



ARSITEKTUR  
UIN MALANG

LAPORAN PERANCANGAN TUGAS AKHIR

**"CATALYZING CREATIVE INDUSTRY  
THROUGH ARCHITECTURE IN BABAT,  
LAMONGAN"**

PROGRAM STUDI TEKNIK ARSITEKTUR  
FAKULTAS SAINS DAN TEKNOLOGI  
UIN MAULANA MALIK IBRAHIM MALANG  
2025

LIFYATIN NUZULUL ROHMAH - 210606110077  
SUKMAYATI RAHMAH, M.T.  
ALDRIN YUSUF FIRMANSYAH, M.T.

LEMBAR PENGESAHAN

Laporan Tugas Akhir ini telah dipertahankan di hadapan Dewan Pengaji dan diterima sebagai salah satu syarat untuk memperoleh gelar Sarjana Arsitektur (S.Ars.) di UIN Maulana Malik Ibrahim Malang.

Oleh:

LIFYATIN NUZULUL ROHMAH  
2100606110077

Judul Tugas Akhir : "Catalyzing Creative Industry through Architecture in Babat, Lamongan"  
Tanggal Ujian : 10 Juni 2025

Disetujui oleh:

Ketua Pengaji

Pudji Prutitis. Wismantara, M.T.  
NIP. 19731209 200801 1 007

Anggota Pengaji 1

Prima Kurniawaty, M.Si.  
NIP. 19830528 202321 2 022

Anggota Pengaji 2

Sukmayati Rahmah, M.T.  
NIP. 19780128 200912 2 002

Anggota Pengaji 3

Aldrin Yusuf Firmansyah, M.T.  
NIP. 19770818 200601 1 001



Pt. Nunik Junara, M.T.  
NIP. 19710426 200501 2 005

**LEMBAR KELAYAKAN CETAK**

Laporan Tugas Akhir yang disusun oleh:

Nama Mahasiswa : Lifyatin Nuzulul Rohmah

NIM : 210606110077

Judul Tugas Akhir : "Catalyzing Creative Industry through Architecture in Babat, Lamongan"

telah direvisi sesuai dengan catatan revisi sidang tugas akhir dari dewan pengaji dan dinyatakan **LAYAK CETAK**. Demikian pernyataan layak cetak ini disusun untuk digunakan sebagaimana mestinya.

Disetujui oleh:

Pembimbing 1



Sukmayati Rahmah, M.T.  
NIP.19780128 200912 2 002

Pembimbing 2



Aldrin Yusuf Firmansyah, M.T.  
NIP. 19770 818 20 0501 1 001

**PERNYATAAN ORISINALITAS KARYA**

Saya yang bertandatangan di bawah ini:

Nama Mahasiswa : Lifyatin Nuzulul Rohmah  
NIM Mahasiswa : 210606110077  
Program Studi : Teknik Arsitektur  
Fakultas : Sains dan Teknologi

Dengan ini saya menyatakan, bahwa isi sebagian maupun keseluruhan laporan tugas akhir saya dengan judul:

**"CATALYZING CREATIVE INDUSTRY  
THROUGH ARCHITECTURE IN BABAT, LAMONGAN"**

adalah benar-benar hasil karya intelektual mandiri, diselesaikan tanpa menggunakan bahan-bahan yang tidak diijinkan dan bukan merupakan karya pihak lain yang saya akui sebagai karya sendiri. Semua referensi yang dikutip maupun dirujuk telah ditulis secara lengkap pada daftar pustaka. Apabila ternyata pernyataan ini tidak benar, saya bersedia menerima sanksi sesuai peraturan yang berlaku

Malang, 23 Juni 2025

yang membuat pernyataan.



LIFYATIN NUZULUL ROHMAH

NIM. 210606110077

## KATA PENGANTAR

Puji syukur penulis panjatkan ke hadirat Allah SWT atas segala limpahan rahmat, taufik, dan hidayah-Nya, sehingga penulis dapat menyelesaikan laporan perancangan tugas akhir arsitektur yang berjudul: "*Catalyzing Creative Industry through Architecture in Babat, Lamongan*"

Laporan ini disusun sebagai salah satu bentuk penerapan keilmuan arsitektur yang tidak hanya fokus pada aspek estetika dan fungsi, tetapi juga pada peran sosial arsitektur sebagai katalis perubahan. Melalui perancangan ini, penulis berupaya mengangkat potensi lokal wilayah Babat, Lamongan, serta menjawab isu-isu terkait pengangguran usia produktif, lemahnya wadah kreatif, dan rendahnya daya saing UMKM di tingkat regional.

Dalam penyusunan laporan ini, penulis banyak mendapat bimbingan, dukungan, dan inspirasi dari berbagai pihak. Oleh karena itu, dengan segala kerendahan hati, penulis mengucapkan terima kasih kepada:

1. Ibu Dr. Nunik Junara, M.T selaku Ketua Prodi Teknik Arsitektur UIN Maulana Malik Ibrahim Malang.
2. Ibu Luluk Maslucha, Luluk Maslucha, M.Sc. selaku dosen wali yang selalu memberikan arahan selama perkuliahan.
3. Ibu Sukmayati Rahmah, M.T. selaku dosen pembimbing 1 yang telah memberikan arahan, kritik, semangat, dan masukan yang sangat berarti.
4. Bapak Aldrin Yusuf Firmansyah, M.T selaku dosen pembimbing 2 yang telah memberikan arahan, kritik, dan masukan yang sangat berarti.
5. Seluruh dosen dan staf akademik Program Studi Arsitektur UIN Maulana Malik Ibrahim Malang.
6. Bapak Sanaji dan Ibu Suriati Niswatin selaku orang tua penulis yang telah memberikan segala usaha, doa, semangat dan dukungan moral yang tiada henti
7. Kakak Nurin, Khoiron, Isnain, Yuni, Lutfiyah, Dito, Alfan selaku kakak-kakak dari penulis yang selalu meyakinkan penulis bisa melakukan ini dengan dukungan semangat, Masukan, Usaha, yang tiada henti
8. Wahib, Hanun, Afiin, selaku adik dan keponakan penulis yang selalu menghibur, memberikan semangat dan do'a kepada penulis
9. Frida, Acha, Dinda, Indra selaku teman dan partner seperjuangan penulis di jurusan, yang telah memberikan saran, membantu segala kesulitan, menemani, dan menghibur penulis dalam proses menyusun tugas akhir ini.
10. Hana dan Intan selaku teman seperbimbingan yang telah saling mendukung, berbagi ide, dan memberikan semangat dalam proses penyusunan tugas akhir ini.
11. Hawwa, Devi dan Rosyida yang telah, membantu, memberikan dukungan dan semangat kepada penulis.
12. Semua pihak yang tidak dapat disebutkan satu per satu, yang telah membantu baik secara langsung maupun tidak langsung dalam penyelesaian tugas akhir ini.
13. Terakhir, terima kasih pada diri sendiri yang telah bertahan hingga saat ini. Semoga Allah SWT senantiasa meridhoi setiap langkah dan selalu melindungi dalam naungan rahmat-Nya. Aamiin.

Penulis menyadari bahwa laporan ini masih jauh dari sempurna. Oleh karena itu, penulis sangat terbuka terhadap kritik dan saran yang membangun demi perbaikan ke depan. Semoga laporan ini dapat memberikan kontribusi positif bagi pengembangan arsitektur berbasis masyarakat serta menjadi referensi dalam merancang ruang yang inklusif, produktif, dan bernilai islami.

Malang, 7 Juni 2025



Penulis

# DAFTAR ISI

## 1 PENDAHULUAN

1.1 Latar Belakang.....	1
1.2 Ruang Lingkup.....	6
1.3 Maksud dan Tujuan Perancangan.....	10
1.4 Tinjauan Preseden.....	11
1.5 Kajian Pendekatan.....	15
1.6 Strategi Perancangan.....	17

## 2 PENULUSURAN DAN KONSEP PERANCANGAN

2.1 Studi Preseden.....	19
2.2 Profil Perancangan.....	21
2.3 Analisis Kawasan.....	23
2.4 Analisis Fungsi, Pengguna, Aktivitas, Ruang.....	25
2.5 Analisis Tapak.....	33
2.6 Analisis Bentuk.....	35
2.7 Analisis Analisis Utilitas.....	37
2.8 Konsep Dasar.....	39
2.9 Konsep Tapak.....	41
2.10 Konsep Ruang.....	47

## 3 HASIL PERANCANGAN

3.1 Perancangan kawasan.....	48
3.2 Perancangan Bangunan.....	56

## 4 EVALUASI HASIL PERANCANGAN

4.1 Evaluasi hasil perancangan.....	60
4.2 Hasil Penyempurnaan Rancangan.....	61

## 5 KESIMPULAN DAN SARAN

5.1 Kesimpulan .....	70
5.2 Saran.....	70

LAMPIRAN.....	71
---------------	----

DAFTAR PUSTAKA.....	85
---------------------	----

## ABSTRAK

Perancangan Babat Creative Local Industry Center (BCLIC) merupakan respon terhadap permasalahan pengangguran usia produktif, keterbatasan fasilitas bagi UMKM, dan kurangnya ruang kolaboratif yang mendorong industri kreatif di Babat, Lamongan. Dengan pendekatan Catalyst Architecture, proyek ini dirancang untuk menciptakan ruang-ruang produktif, adaptif, dan inspiratif, yang tidak hanya berfungsi sebagai wadah aktivitas, tetapi juga sebagai pemicu tumbuhnya jaringan sosial dan ekonomi lokal. Strategi Function-Meaning-Attraction diterapkan dalam pembentukan zona edukasi, inkubasi UMKM, retail kreatif, ruang terbuka publik, serta masjid komunitas sebagai simpul spiritual dan sosial. Studi preseden Mount Barker Community Centre di Australia menguatkan konsep kawasan inklusif yang memberdayakan masyarakat secara berkelanjutan. BCLIC diharapkan menjadi katalis yang menghidupkan potensi kreatif Babat dalam skala lokal hingga regional.

**Kata Kunci:** industri kreatif, arsitektur katalis, BCLIC, UMKM, Babat

## ABSTRACT

The design of the Babat Creative Local Industry Center (BCLIC) is a response to the challenges of youth unemployment, limited facilities for MSMEs, and the absence of collaborative spaces that support the creative industry in Babat, Lamongan. Applying a Catalyst Architecture approach, this project aims to shape productive, adaptive, and inspiring spaces that function not only as containers of activity but as catalysts for social and economic networks. The Function-Meaning-Attraction strategy is implemented through the integration of education zones, business incubation, creative retail, public open spaces, and a community mosque as a spiritual and social anchor. The design draws reference from the Mount Barker Community Centre (Australia), supporting the creation of an inclusive and empowering environment. BCLIC is envisioned to become a catalyst for nurturing Babat's creative potential at both local and regional scales.

**Keywords:** Creative industry, Catalyst Architecture, BCLIC, MSMEs (Micro, Small, and Medium Enterprises), Babat

## الملخص

استجابةً لتحديات بطاله الشباب، وقلة المرافق المتناثرة للمشروعات (BCLIC) يُعد تصميم مركز بابات المحلي للصناعة الإبداعية الصغيرة والمتوسطة، وغياب الفضاءات التعاوئية التي تدعم الاقتصاد الإبداعي في بابات - لامونفان. يعتمد المشروع على نهج من خلال تصميم فضاءات إنتاجية ومرنة وملهمة، لا تكتفي باحتضان الأنشطة، بل (Catalyst Architecture) العمارة المحفزة عبر (Function-Meaning-Attraction) تُطلق التفاعل الاجتماعي والاقتصادي. تطبق استراتيجية الوظيفة - المعنى - الجاذبية إنشاء مناطق تعليمية، حاضنات أعمال، متاجر إبداعية، ساحات عامة، ومسجد مجتمعي بشكل نواة روحية واجتماعية. وقد تم الاستلهام من مركز ماونت باركر المجتمعي في أستراليا لتعزيز بيته شاملة تمكّن المجتمع المحلي. يتوجّع أن يصبح محفزاً رئيسياً لإحياء الإمكانيات الإبداعية في بابات محلياً وإقليمياً.

المشروعات الصغيرة، بابات، BCLIC، الكلمات المفتاحية: الصناعة الإبداعية، العمارة المحفزة

1

# PENDAHULUAN

# 1.1

## LATAR BELAKANG

Kecamatan Babat yang terletak di daerah kabupaten Lamongan sebelah barat, menjadi salah satu kecamatan yang paling berkembang di kabupaten Lamongan. Kecamatan ini juga menjadi daerah transisi karena berada di perbatasan kabupaten Bojonegoro dan kabupaten Jombang. selain karena berada di daerah perbatasan, kecamatan babat juga merupakan jalan pantura sebagai akses utama menuju kabupaten-kabupaten yang ada di sekitarnya. Hal tersebut menjadikan kecamatan babat yang sering digunakan sebagai tempat peristirahatan (Rest Area) para wisatawan maupun masyarakat luar kota untuk sekedar mencari kuliner maupun barang atau makanan yang dapat menjadi oleh-oleh.



Selain dari potensi diatas kecamatan babat juga sebagai salah satu pusat ekonomi di Kabupaten Lamongan, yang memiliki potensi besar dalam pengembangan sektor kreatif dan pemberdayaan masyarakat. Namun, terdapat beberapa isu yang menghambat optimalisasi potensi tersebut.

Karena kurangnya perhatian pemerintah terhadap kebutuhan akan fasilitas seperti ruang yang responsif bagi pelaku UMKM, menjadikan pelaku UMKM menggunakan fasilitas yang bukan seharusnya sehingga dapat merugikan pelaku maupun pengguna fasilitas yang seharusnya.

Ruang responsif yang dimaksudkan adalah ruang yang dapat memberikan fleksibilitas, kenyamanan, dan kemudahan penggunaan bagi berbagai tipe pengunjung atau pengguna. Yang mampu merespons

kebutuhan, aktivitas, dan interaksi penggunanya secara adaptif (Ruang bisa menyesuaikan diri dengan berbagai aktivitas yang terjadi di dalamnya).

Hal tersebut menjadi isu serius yang perlu diperhatikan. Banyak masyarakat dan pemuda yang merasa kurangnya peluang kerja di daerah mereka, sehingga lebih memilih merantau ke luar kota untuk mencari pekerjaan. Hal ini bukan hanya mengurangi potensi sumber daya manusia yang ada di Kecamatan Babat, tetapi juga berdampak pada pertumbuhan ekonomi lokal yang seharusnya bisa ditopang oleh kreativitas dan inovasi mereka.



**B**

Menurut BPS Kabupaten Lamongan, tingkat pengangguran terbuka (TPT) pada 2023 adalah 5,46%, turun dari 6,05% tahun lalu. Namun, pengangguran di kalangan pemuda berpendidikan SMK tinggi, mencapai 10,38%, menunjukkan tantangan besar bagi lulusan SMK dalam menemukan pekerjaan sesuai keterampilan mereka.

<https://lamongan.kab.go.id/tinjauan-perspektif-2023-di-tujuh-kelompok-sasaran-kelembagaan-di-kabupaten-lamongan-2023.html>

Kategori	Jumlah Pengangguran Terbuka		Persentase Pengangguran Terbuka (%)	
	Tahun	Jumlah	Tahun	Jumlah
Pengangguran Terbuka	2022	11.720	2023	10.380
Pengangguran Terbuka (%)	2022	6,05%	2023	5,46%
Pengangguran Terbuka (%)	2022	11.720	2023	10.380
Pengangguran Terbuka (%)	2022	6,05%	2023	5,46%

### Fakta

Pemberdayaan UMKM di Lamongan masih menghadapi beberapa tantangan, terutama dalam hal akses terhadap modal dan ruang untuk fasilitas produksi, pelatihan keterampilan, dan pemasaran produk

### Fakta

Sumber: <https://lamongan.kab.go.id/tinjauan-perspektif-2023-di-tujuh-kelompok-sasaran-kelembagaan-di-kabupaten-lamongan-2023.html>



### Fakta

Kurangnya pemanfaatan lahan dan ruang yang ada, keterbatasan fasilitas kreativitas, dan kurangnya partisipasi masyarakat dalam pengambilan keputusan guna mengetahui kebutuhan masyarakat, hal tersebut dapat menghambat interaksi sosial dan pertumbuhan ekonomi lokal.



Perkotaan Rumah Pada Wilayah Lamongan, Maka Kebutuhan Tanah, Rumah, Rumah, Pengembangan Negara Belum Dicukupi.

**C**

Pemerintah Kabupaten Lamongan sudah melakukan upaya untuk mendorong potensi UMKM dan upaya untuk menurunkan tingkat angka pengangguran pemuda di lamongan. Dijelaskan oleh Kepala Dinas Koperasi dan Usaha Mikro Kabupaten Lamongan Etik Sulistyani, peran pelaku usaha mikro di Kabupaten Lamongan juga mampu menekan inflasi, mengurangi angka pengangguran, dan angka kemiskinan di Kabupaten Lamongan. "Pemerintah Kabupaten Lamongan memiliki komitmen untuk memberdayakan UMKM. Karena UMKM sangat penting di dalam menggerakkan roda ekonomi dan roda pemerintahan, juga menunjang kesejahteraan masyarakat Lamongan."

<https://lamongan.kab.go.id/tinjauan-perspektif-2023-di-tujuh-kelompok-sasaran-kelembagaan-di-kabupaten-lamongan-2023.html>

<https://lamongan.kab.go.id/tinjauan-perspektif-2023-di-tujuh-kelompok-sasaran-kelembagaan-di-kabupaten-lamongan-2023.html>

<https://lamongan.kab.go.id/tinjauan-perspektif-2023-di-tujuh-kelompok-sasaran-kelembagaan-di-kabupaten-lamongan-2023.html>



Gambar 1.2: Kegiatan-kegiatan yang dilakukan pemerintah kabupaten lamongan untuk pemberdayaan UMKM dan pemuda  
Sumber: <https://lamongan.kab.go.id/tinjauan-perspektif-2023-di-tujuh-kelompok-sasaran-kelembagaan-di-kabupaten-lamongan-2023.html>

Namun, masih ada beberapa hal yang kurang diperhatikan seperti pemanfaatan lahan dan ruang yang kurang dimaksimalkan guna membenuhi kebutuhan fasilitas untuk menunjang aktivitas. Hal tersebut Mengakibatkan banyak usaha kecil kesulitan untuk berkembang dan bersaing.



# KEBUTUHAN

Untuk mengatasi isu-isu tersebut, perlu adanya langkah strategis dalam perancangan industri kreatif di Kecamatan Babat. **Pemberdayaan UMKM lokal dengan penyediaan ruang dan fasilitas yang dibutuhkan harus menjadi fokus utama**, dengan menyediakan pelatihan dan akses ke pasar yang lebih luas.

Sehingga diharapkan dapat mengurangi masalah pengangguran di kalangan pemuda, terutama setelah lulus SMA. Pembangunan fasilitas seperti ruang kreatif dan inkubator bisnis dapat membantu masyarakat lokal mengembangkan ide-ide inovatif dan produk bermakna. Dengan mengoptimalkan potensi ini, Kecamatan Babat tidak hanya akan menjadi pusat peristirahatan, tetapi juga pusat kreativitas yang menarik minat wisatawan dan memperkuat ekonomi lokal.

- Kesulitan Bertahan dan Berkembang
- Terbatasnya Akses Pasar

**Potensi:**

Meskipun semangat bekerja masyarakat baik di Lamongan maupun di perantauan, Mempereksa meyakini, ekonomi kreatif Lamongan mampu tumbuh dengan baik melalui industri kuliner, fashion, hingga lainnya.



Sumber : <https://kabupaten.lamongan.go.id/tarikan-pengembangan-industri-kreatif-di-babat-lamongan-tujuan-inovasi-dan-adaptif/>

**Potensi:**



Sumber : <https://kabupaten.lamongan.go.id/tarikan-pengembangan-industri-kreatif-di-babat-lamongan-tujuan-inovasi-dan-adaptif-hingga-peluang-pasar-publik/>



- Kemiskinan dan Ketidakstabilan Ekonomi
- Ketidaksetaraan Sosial dan Masalah Sosial

**Potensi:**

Berdasarkan data BPS, Penduduk Usia 15 tahun ke atas yang bekerja Menurut Lapangan Pekerjaan Utama di Kabupaten Lamongan dan Tahun 2023

**Bidang Jasa 44,46%**



Bidang Pertanian  
33,27%

- Kurangnya Aktivitas Sosial
- Penggunaan Ruang yang Tidak Efisien
- Keterasingan Sosial

## SOLUSI

sektor ekonomi yang berbasis pada kreativitas, ide, dan inovasi, yang bertujuan untuk menciptakan produk atau layanan dengan nilai tambah melalui eksplorasi seni, teknologi, dan budaya. Yang difokuskan pada pemanfaatan potensi kreatif masyarakat di Kecamatan Babat, Kabupaten Lamongan, untuk mengatasi beberapa tantangan sosial-ekonomi. Industri ini melibatkan berbagai kegiatan ekonomi yang memanfaatkan keterampilan kreatif untuk menghasilkan produk yang unik, menarik, dan berpotensi dikomersialisasikan di pasar lokal maupun global.

**Babat**  
*Creative Industry*

"Pendekatan yang dapat berupa elemen bentuk ataupun gubahan fungsi yang mampu merangsang kehidupan baru dan mempengaruhi perilaku.

## Pendekatan *Catalyst* Architecture

kegiatan hingga karakter dan kualitas dari ruang kota. Fokusnya adalah pada interaksi dari elemen baru dan elemen lama dan dampaknya pada bentuk kota masa mendatang." Pendekatan ini digunakan sebagai pemicu (*catalyst*) untuk perubahan sosial, ekonomi, dan lingkungan di sekitarnya. Dalam pendekatan ini, bangunan tidak hanya dirancang untuk memenuhi fungsi tertentu, tetapi juga untuk menciptakan dampak yang lebih luas pada penduduk atau lingkungan tempat bangunan itu berdiri.

Pendekatan Urban *Catalyst* sangat relevan untuk diterapkan dalam menangani isu-isu yang ada di Babat Creative Industry, terutama dalam merespons isu pengangguran, pemberdayaan UMKM, dan ruang yang responsif. Pendekatan ini berfokus pada :

### creative hubs sebagai inkubasi bisnis

menyediakan fasilitas pelatihan keterampilan, ruang kerja bersama (co-working space), dan inkubator startup.

### Pasar kreatif dan ruang kolaboratif

menjadi wadah kolaborasi dan pameran produk lokal

### Adaptive space

ruang dapat bertransformasi sesuai kebutuhan pengguna, menciptakan ekosistem sosial yang berkelanjutan dan mendorong dinamika interaksi antar warga.

## Babat Creative Industry

Dengan Pendekatan  
*Catalyst architecture*

Tujuan perancangan Babat Creative Industry dengan pendekatan *Catalyst Architecture* adalah menciptakan ekosistem yang mendorong penciptaan lapangan kerja baru melalui fasilitas pelatihan keterampilan dan inkubasi bisnis, terutama bagi generasi muda. Selain itu, **perancangan ini bertujuan untuk mendukung kolaborasi pelaku industri kreatif dan UMKM untuk memperkuat ekonomi lokal.**

Dengan menyediakan ruang publik yang responsif dan fleksibel, Melalui Babat Creative Industry, UMKM lokal dapat memanfaatkan kreativitas dan inovasi untuk menghasilkan produk-produk dengan daya saing yang lebih tinggi, baik dalam hal desain, branding, maupun teknologi yang digunakan. Ini memungkinkan UMKM untuk memperluas pasar mereka dan meningkatkan pendapatan. Desain ini juga **diharapkan dapat meningkatkan kualitas hidup masyarakat, mendorong interaksi sosial, serta mempromosikan gaya hidup aktif.** Desain ini akan mencerminkan identitas lokal lamongan, terutama Babat dan mendukung inovasi melalui interaksi komunitas, menjadikannya katalis perubahan sosial dan ekonomi yang berkelanjutan.



# TINJAUAN KEISLAMAN

Dalam merancang Babat Creative Industry dengan pendekatan *Urban Catalyst* untuk mengatasi isu pengangguran, pemberdayaan UMKM, dan ruang yang kurang responsif, kita dapat mengambil inspirasi dan panduan dari ajaran Islam. Yaitu:

## QS. Ar-Ra'd (13): 11

*Lahū mu'aqqibātūm mīm bainī yadaihī wā min khaifihī yahfazunāhū min amrillāh, innallāhā lā yugayyiru mā biqāumin hattā yugayyiru mā bi 'anfusihim, wā iżbā arādallāhu biqāumin sū'an fa lā maradda lah, wā mā lahum min dunihi miwāl*

Artinya : Bagi manusia ada malaikat-malaikat yang selalu mengikutinya bergiliran, di muka dan di belakangnya, mereka menjaganya atas perintah Allah. Sesungguhnya Allah tidak merubah keadaan sesuatu kaum sehingga mereka merubah keadaan yang ada pada diri mereka sendiri. Dan apabila Allah menghendaki keburukan terhadap sesuatu kaum, maka tak ada yang dapat menolaknya; dan sekali-kali tak ada pelindung bagi mereka selain Dia.

### Tafsir Al-Muyassar / Kementerian Agama Saudi Arabia

ayat ini menekankan bahwa perubahan dalam kehidupan sosial, ekonomi, dan spiritual dimulai dari kesadaran dan usaha internal suatu komunitas. Dalam konteks arsitektur, hal ini bermakna bahwa perancangan ruang seharusnya tidak hanya solutif secara fisik, tetapi juga menggerakkan perubahan mentalitas, pola pikir, dan budaya kerja masyarakat.

### Makna Ayat

.....  
"Sesungguhnya Allah tidak akan mengubah keadaan suatu kaum sampai mereka mengubah keadaan yang ada pada diri mereka sendiri."

#### Perancangan berbasis pemberdayaan komunitas

Arsitektur tidak hanya menghadirkan ruang fisik, tetapi memfasilitasi perubahan dari dalam komunitas, dengan menyediakan ruang pembinaan, pelatihan, dan produksi lokal.

#### Nilai Arsitektural

#### Nilai Arsitektural

#### Ruang yang mendorong perubahan perilaku dan pola pikir

Pendekatan Catalyst Architecture diaplikasikan untuk menciptakan ruang yang mampu menstimulasi masyarakat agar mau berkembang, berinovasi, dan saling terhubung dalam ekosistem lokal.

#### Katalis arsitektur sebagai pemicu transformasi sosial

#### Nilai Arsitektural

Desain Creative Industry mendukung tumbuhnya mentalitas kreatif dan mandiri, dengan menghadirkan fasilitas edukasi, masjid komunitas, serta inkubasi UMKM.

#### Ruang transformatif yang inklusif dan berkelanjutan

Ruang publik dan jalur interaksi didesain terbuka, terhubung, dan mengundang partisipasi masyarakat lintas usia dan profesi — menciptakan transformasi kolektif yang berakar dari dalam.

### KESIMPULAN

Dalam konteks perancangan Creative Industry, arsitektur hadir sebagai fasilitator perubahan melalui **desain ruang yang tidak hanya bersifat pasif, tetapi aktif memicu perubahan perilaku dan dapat mempengaruhi sosial dan ekonominya**. Tata letak yang strategis, sirkulasi yang terbuka, serta integrasi antara zona edukasi, produksi, dan spiritual dirancang untuk menstimulasi partisipasi, kolaborasi, dan kemandirian masyarakat. Arsitektur di sini menjadi katalis yang memfasilitasi transisi dari potensi sumber daya menuju ekosistem kreatif yang produktif dan berkelanjutan.




## RUANG LINGKUP

# 1.2

Proyek ini merupakan fasilitas yang rencananya akan dikelola oleh dinas terkait, seperti Dinas Koperasi dan Usaha Mikro Kabupaten Lamongan. Rancangan ini merupakan fasilitas komersial bersifat profit yang berfokus pada pemberdayaan Masyarakat melalui pengembangan industri kreatif dan menghasilkan pendapatan bagi para pemilik pengelolaan industri lokal.

Proyek ini bertujuan untuk menyediakan ruang publik yang mendukung UMKM lokal, inovasi kreatif, serta pemberdayaan sosial dan ekonomi. Diasumsikan bahwa proyek ini dimiliki oleh pemerintah daerah setempat sebagai fasilitas publik untuk kemajuan sosial dan ekonomi masyarakat Babat.

### LOKASI TAPAK

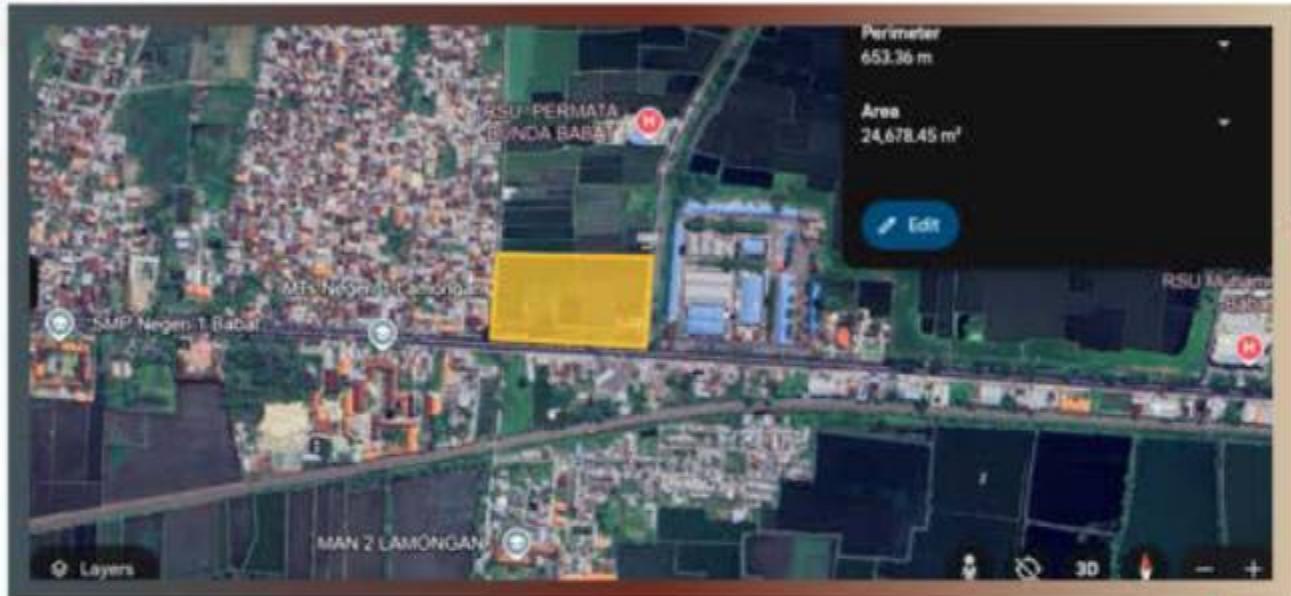

Gambar 3 : Lokasi Tapak  
Sumber : <https://earth.google.com/web>

Lokasi : Jalan Tuban - Surabaya, Plaosan, Kecamatan Babat, Kabupaten Lamongan, Jawa Timur 62271

Luas : 24.678.45 m<sup>2</sup>

#### Batas - batas Tapak:



Proyek ini mencakup lahan seluas sekitar 2 hektar dengan perkiraan luas bangunan sekitar 4.000 meter persegi. Rencana pengembangan terdiri dari beberapa massa bangunan dengan ketinggian maksimal 2-3 lantai untuk memastikan keberlanjutan dan keselarasan dengan lingkungan sekitar.

### BATASAN DESAIN



## Fasilitas Inkubasi Bisnis

- Co-working space
- Ruang Simulasi Produksi
- Laboratorium prototyping
- Studio Multidisiplin



## Fasilitas Pasar Kreatif

- Area Marketplace
- Pop-Up store
- Food court
- Area Makan
- Pusat Oleh-oleh



## Fasilitas Penunjang

- Mushola
- Toilet
- Ruang Laktasi
- Area Olahraga dan Rekreasi
- Taman Interaktif

## BATASAN PENGGUNA

### PRIMER

Pengangguran (Terutama Lulusan SMA/SMK)  
Pelaku UMKM (Masyarakat Lokal)  
Pelajar atau Mahasiswa  
Seniman dan Pengrajin



### SEKUNDER

Masyarakat Umum (Masyarakat Lokal)  
Masyarakat Luar Kota  
Anak Sekolah (Pelajar/Mahasiswa)



### PENUNJANG

Pemerintah Daerah  
Perusahaan Negeri/Swasta  
Lembaga Pendidikan  
Investor



## BATASAN PRODUK INDUSTRI



# BATASAN PRODUK INDUSTRI



## PRODUK KULINER

Produk kuliner memiliki potensi katalis tinggi karena mampu mengaktifkan berbagai aspek dalam waktu cepat: ekonomi, sosial, ruang, dan identitas lokal. Dalam konteks Creative Industry, sektor kuliner menjadi pintu masuk untuk pemberdayaan komunitas, pengembangan UMKM, dan penciptaan ruang kolaboratif yang hidup.

### JENIS PRODUK

- Kue basah tradisional (Wingko, lapis, getuk)
- Keripik ketan & pisang
- Olahan tape (es tape, kue tape)
- Makanan beku UMKM (risol, pastel, siomay)
- Makanan Berat ( Nasi Booran, Lalapan, dll)



### POTENSI DI BABAT

- Babat punya tradisi kuliner kuat (Wingko, ketupat, lapis, tape, dsb) → UMKM lokal sudah banyak yang memproduksi tapi belum terfasilitasi
- Makanan Berat kuliner khas seperti nasi boran yang perlahan sudah jarang dikenal dapat dikenalkan kembali dengan branding yang lebih modern yang menjadikan karakteristik daerah
- Daerah sekitar Babat menghasilkan ketan dan pisang → mudah dikembangkan jadi produk khas (keripik pisang, sale, dll).
- Makanan beku Cocok untuk generasi muda & ekspansi digital food delivery. Di Babat mulai banyak UMKM kecil di sektor ini, tapi terkendala produksi massal & legalitas.



### POTENSI PENGEMBANGAN

- Bisa dikemas modern packaging & branding secara modern, untuk retail
- Masuk inkubasi usaha kuliner
- Cocok untuk pelatihan pengolahan & sertifikasi

Produk agroindustri di Babat memiliki potensi katalis tinggi karena berbasis pada sumber daya nyata yang sudah ada, melibatkan banyak masyarakat lintas profesi, dan mampu menciptakan nilai tambah melalui pengolahan produk lokal. Ditambah lagi, data bps pertanian menunjukkan bahwa Babat adalah wilayah penghasil utama beras, rempah, dan komoditas sayur, buah, dan rempah-rempah lokal seperti cabai, pisang, dan jahe.



### POTENSI DI BABAT

- Beras, ketan, kacang tanah termasuk Komoditas utama pertanian Babat. Banyak petani belum tersambung ke pengolahan & distribusi modern.
- Cabai sebagai produk sambal olahan Cabai banyak ditanam petani Babat. Sudah ada pelaku UMKM sambal rumahan → tinggal difasilitasi standarisasi & packaging.
- Minuman herbal (jahe, kunyit) banyak tumbuh di pekarangan warga, mudah dijadikan produk UMKM kreatif, dan bisa menjadi tren minuman sehat naik jika diolah dengan baik.



## PRODUK AGROINDUSTRI

- Beras organik kemasan
- Kacang tanah sangrai
- Sambal cabai lokal
- Minuman herbal (jahe, kunyit, serai)
- Teh pandan / daun kelor
- Jamu tradisional kekinian

### POTENSI PENGEMBANGAN

- Dapat diproses dan dikemas di zona produksi
- Pameran & demo produk agrofarm kreatif
- Potensi ekspor dan pembinaan UMKM berbasis tanah

## PRODUK KERAJINAN

Produk kerajinan Babat memiliki kekuatan sebagai katalis sosial dan identitas lokal karena mampu menghidupkan interaksi antar warga, mengangkat cerita budaya dalam bentuk visual, dan menciptakan ciri khas wilayah yang membedakan Babat dari daerah lain. Dalam Creative Industri kerajinan tidak hanya menjadi produk, tapi juga alat pemersatu komunitas dan penanda visual kota kreatif.

### JENIS PRODUK

- Anyaman pandan/rotan
  - Ecoprint daun lokal
  - Batik Babat
  - Craft kayu miniatur & aksesoris
  - Souvenir khas Babat (topi, tas, gantungan)

### POTENSI DI BABAT

- Banyak kelompok masyarakat di Babat yang membuat kerajinan tangan, tapi kurang pelatihan desain dan akses pasar.
- Babat belum punya "ikon oleh-oleh khas" yang kuat → potensi besar untuk diciptakan melalui kolaborasi desain dan cerita lokal

### POTENSI PENGEMBANGAN

- Dapat dijual di creative store pada salah satu zona fungsi di creative industry
- Menjadi program workshop di zona edukasi & pelatihan
- Sebagai branding produk lokal berbasis komunitas
- Menjadi oleh2 khas daerah

### Produk kuliner bisa menjadi catalyst karena:

- Kuliner memiliki akar budaya yang kuat di masyarakat Babat, sehingga lebih mudah diterima, dikenali, dan dijadikan sarana pemberdayaan ekonomi secara kolektif.
- Produk ini dapat dikembangkan lebih lanjut melalui pelatihan, fasilitas dapur bersama, dan perbaikan kemasan agar lebih menarik dan siap dipasarkan
- Pasarnya luas dan langsung berpengaruh ke ekonomi mikro lokal.

### Produk Agrobisnis bisa menjadi catalyst karena:

- Menyentuh petani dan pelaku UMKM sekaligus.
- Produk ini bisa dikembangkan sejak tahap hasil tani hingga menjadi produk jadi yang siap dipasarkan secara kreatif. Membuka peluang edukasi, pelatihan, dan nilai tambah ekonomi nyata.

### Produk Kerajinan bisa menjadi catalyst karena:

Produk kerajinan bisa jadi katalis identitas & kebanggaan lokal, apalagi jika digabung dengan storytelling lokal dan teknik modern (misal ecoprint, kemasan kraft).

# MAKSUD DAN TUJUAN PERANCANGAN

## MAKSUD PERANCANGAN (DESIGN PURPOSE)

Proyek Babat Creative Industry dirancang sebagai generator transformasi urban yang bertujuan menciptakan ekosistem industri kreatif yang terintegrasi, berfungsi sebagai inkubator pengembangan UMKM dan pelaku bisnis lokal, serta menjadi katalis pertumbuhan ekonomi berkelanjutan di Kecamatan Babat.

### MAKSUD PERANCANGAN MENCAKUP ASPEK-ASPEK:



## TUJUAN PERANCANGAN (DESIGN OBJECTIVES)

### Pengembangan Inkubator Bisnis Kreatif 2

Merancang ruang-ruang adaptif dengan sistem modular yang memaksimalkan fleksibilitas fungsi, mencakup co-working space, studio produksi, dan area workshop yang dilengkapi dengan sistem pencahayaan dan penghawaan alami optimal. Desain interior mengadopsi *open-plan concept* yang mendukung kolaborasi dengan partisi movable untuk memfasilitasi berbagai skala kegiatan UMKM.

### Penguatan Identitas Kawasan 3

Mentransformasikan elemen kultural Babat ke dalam bahasa arsitektur kontemporer melalui fasad dinamis yang terinspirasi dari pattern wingko dan kuliner Lamongan. Penggunaan material lokal dikombinasikan dengan teknologi modern, menciptakan secondary skin yang berfungsi sebagai elemen estetika sekaligus kontrol iklim. Skyline bangunan dirancang untuk menjadi landmark yang merepresentasikan modernitas dan tradisi.

### 1. Revitalisasi Ekonomi Lokal

Menghadirkan konsep arsitektur mixed-use yang mengintegrasikan area kuliner, retail, dan exhibisi dalam zonasi yang terstruktur. Rancangan mencakup food court bertingkat dengan view kota, kitchen lab dengan sistem ventilasi modern, serta retail pods modular yang menciptakan pengalaman berbelanja dinamis. Sirkulasi didesain untuk memaksimalkan exposure tenant dan memudahkan akses pengunjung.

### 4. Transformasi Lingkungan Urban

Menciptakan *integrated landscape design* yang menghubungkan ruang luar dan dalam melalui plaza bertingkat, urban garden, dan amphitheater outdoor. Implementasi sustainable design principles meliputi rain water harvesting, green roof untuk urban farming, dan sistem pengelolaan sampah terintegrasi. Pedestrian friendly design dengan covered walkway dan pocket parks yang meningkatkan livability kawasan.

# 1.4

## TINJAUAN PRESEDEN

### SHIBAURA HOUSE

Lokasi : Minato-ku Shibaura, Tokyo

Arsitek : Kazuyo Sejima

Luas Area : 950m<sup>2</sup>

Tahun : 2011

Tipologi : Mixed-use



Shibaura House merupakan bangunan multifungsi lima lantai di Tokyo yang dirancang oleh Kazuyo Sejima & Associates. Bangunan ini berfungsi sebagai ruang komunitas yang fleksibel, mengakomodasi berbagai aktivitas mulai dari kantor, pameran, lokakarya, hingga kelas seni dan olahraga.

#### Karakteristik utama bangunan:

- Desain minimalis dengan ruang netral yang mudah disesuaikan
- Fasad transparan yang memungkinkan interaksi visual antara interior dan eksterior
- Pembagian zona: area publik di lantai dasar (termasuk kafe) dan area privat di lantai atas
- Struktur logam terbuka dengan dinding kaca yang memperlihatkan aktivitas dalam gedung

Konsep ini menjadikan Shibaura House sebagai katalisator interaksi sosial dan aktivitas komunitas di kawasan Shibaura.

### KONSEP UTAMA SHIBAURA HOUSE



The Construction of Negative Volume  
© K. Sejima + Associates Architects



High Space

Medium Space

Low Space

At the Top

The Use of Space in Shibaura House

#### Sectional Elevation of Shibaura House

"Penampang bangunan ini menampilkan tangga utama dengan desain melengkung yang menghubungkan antar lantai. Desainnya menghadirkan kesan sederhana namun elegan melalui pola pemotongan lantai yang menciptakan irama visual antara ruang solid dan void."




# KONSEP YANG BISA DITERAPKAN

## 1. FLEKSIBILITAS RUANG

pada Lantai 1 dan 5 menerapkan konsep split-level, di mana dalam satu lantai terdapat perbedaan ketinggian yang dihubungkan dengan tangga. Perbedaan level ini menciptakan zonasi ruang yang berbeda namun tetap terintegrasi dalam satu lantai yang sama.


DENAH LANTAI 1

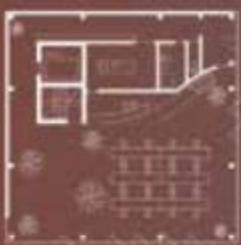


DENAH LANTAI 2




DENAH LANTAI 3

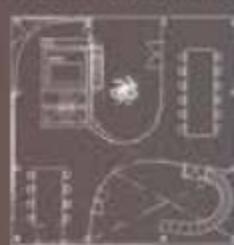

Variasi ukuran ruang yang dapat disesuaikan dengan berbagai aktivitas tanpa perlu modifikasi fisik

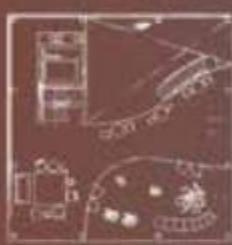

DENAH LANTAI 4

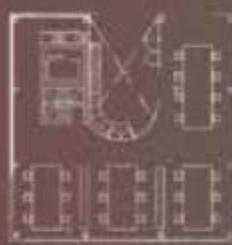

DENAH LANTAI 5

Desain minimalis dan netral yang memungkinkan ruang digunakan untuk berbagai fungsi

## 2. TRANSPARANSI & KETERBUKAAN

Fasad kaca yang memungkinkan interaksi visual antara interior dan eksterior

Struktur terbuka yang memperlihatkan aktivitas di dalam gedung



## 3. KATALISATOR SOSIAL



- Berfungsi sebagai ruang komunal yang menghubungkan masyarakat lokal
- Menciptakan interaksi sosial melalui berbagai program aktivitas
- Hierarki ruang yang mendukung transisi dari area publik ke privat

## BOGOR CREATIVE HUB



Lokasi : Pabaton, Kecamatan Bogor Tengah,

Kota Bogor, Jawa Barat 16121

Arsitek : Local Architecture Bureau

Luas Area : 1600 m<sup>2</sup>

Tahun : 2021

Tipologi : Cultural Center/Creative Hub

**Creative Hub Bogor** merupakan sebuah pusat kreativitas yang memadukan unsur sejarah dan modernitas dalam desain yang unik. Kompleks ini dibangun di atas lahan seluas 1,3 hektar di Bogor, dengan memanfaatkan bangunan bersejarah berusia 200 tahun peninggalan kolonial Belanda. Lokasinya yang strategis berdekatan dengan Taman Hutan Raya Bogor dan Istana Kepresidenan Indonesia menjadikannya bangunan yang menonjol namun tetap mempertimbangkan aspek desain yang cermat.

Dalam aspek arsitekturnya, Creative Hub ini desainnya **mengutamakan aksesibilitas terbuka dari berbagai arah**, memungkinkan konektivitas yang mulus antara ruang terbuka di dalam kompleks untuk kegiatan outdoor dan taman sekitarnya. Atap melengkung yang khas menjadi ekspresi dominan dari desain tropis yang diterapkan pada bangunan ini. Bangunan ini **dirancang untuk menjadi katalisator kreativitas di Bogor** dengan memadukan unsur modern dan sejarah, sambil tetap mempertahankan konsep ruang terbuka yang ramah lingkungan dan inklusif.

Bangunan bersejarah

menyelaraskan antara bangunan bersejarah dan hutan hijau yang luas dengan mendesain yang sederhana, tenang, tidak provokatif, namun fleksibel untuk semangat kreatif



Bangunan Utama

Bentuk C diatur dengan menghadap ke pohon-pohon besar yang ada & bangunan tua yang seolah-olah menutupi dan mengisi tepi kompleks.

Tampak atas bangunan



Plaza Publik

plaza terbuka untuk menumbuhkan kreativitas melalui ruang sosial, ruang informal dan program khusus.



Eksterior Bangunan



## KONSEP YANG BISA DITERAPKAN


### 1. INTEGRASI DENGAN KONTEKS LINGKUNGAN

- Mempertimbangkan karakter lokal dan potensi kawasan
- Menciptakan harmoni antara desain modern dengan konteks setempat
- Memanfaatkan elemen landscape dan ruang terbuka yang mendukung aktivitas kreatif
- Menciptakan landmark yang mencerminkan karakter kawasan
- Merancang fasad yang menarik namun fungsional

### 2. DESAIN RESPONSIF IKLIM

- Bentuk atap yang menyesuaikan iklim tropis
- Pemanfaatan ventilasi alami melalui desain teras dan ruang terbuka
- Orientasi bangunan yang mempertimbangkan arah matahari dan angin
- Menggunakan material lokal dan ramah lingkungan

### 3. AKSESIBILITAS DAN KONEKTIVITAS

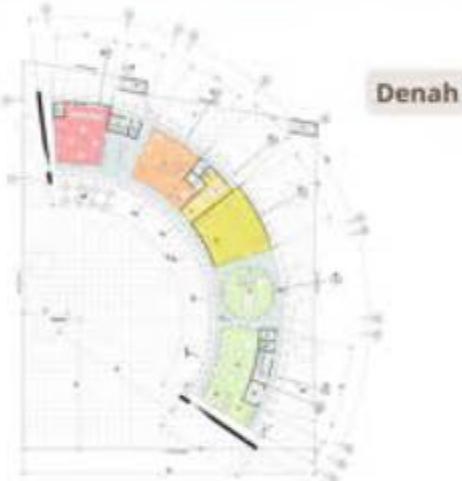

- Menciptakan akses yang mudah dari berbagai arah (*porous accessibility*)
- Merancang sirkulasi yang mendorong interaksi sosial dan kreativitas
- Menciptakan hierarki ruang yang jelas namun tetap terhubung
- Menciptakan ruang transisi antara area publik dan privat

**CAFE** **EXHIBITION** **MANAGEMENT OFFICE** **AUDITORIUM** **WORKSHOP** **WORKSHOP** **COWORKING** **DIGITAL CLASS**

# 1.5

## KAJIAN PENDEKATAN

Pengertian

### *Urban Catalyst*



Urban Katalis adalah sebuah pendekatan **proses perubahan** pada suatu Kawasan kota (Urban Renewal) dengan memasukkan suatu katalis urban (berupa elemen baru ataupun perbaikan elemen eksisting) yang diharapkan dapat meningkatkan kehidupan baru baik dan **memengaruhi perilaku, kegiatan hingga karakter dan kualitas dari ruang publik disekitarnya** (Attoe dan Logan, 1989).

## KARAKTER

*Urban C*

(Attoe dan L

### 1 Elements and Products

Pengertian :

"Pengenalan suatu elemen baru (Catalyst) yang menyebabkan reaksi yang memodifikasi elemen eksisting dalam suatu tempat. Meskipun seringkali dianggap sebagai unsur ekonomi (investasi yang menghasilkan investasi), katalis dapat juga berupa sosial, legal, politis atau -dalam hal ini- arsitektural. Potensi dari bangunan untuk mempengaruhi bangunan lainnya, untuk mengarahkan perancangan urban adalah sangat memungkinkan."

### 2 Enhancement of Existing Elements

Pengertian :

"Nilai dari elemen urban eksisting diperkuat atau bertransformasi ke arah yang lebih baik. Kebutuhan baru tidaklah mengurangi dan menghilangkan nilai lama tetapi bahkan mengembalikannya."

### 3 Reaction Control

Pengertian :

"Reaksi katalis diwadahi, ia tidaklah merusak konteksnya. Untuk melepaskan pengaruhnya tidaklah cukup. Pengaruhnya haruslah disalurkan."

### 4 Understanding the Context

Pengertian :

"Untuk memastikan reaksi katalis yang positif, diinginkan dan dapat diprediksi, unsur-unsurnya haruslah dipertimbangkan, dimengerti dan diterima. Kota sangat berbeda; perancangan urban tidak dapat diasumsi secara seragam."

Dampak harus dapat dikendalikan

Perubahan tidak boleh merusak konteks urban

Pengaruh positif diarahkan untuk pengembangan kawasan

Memiliki karakteristik unik

Pemahaman mendalam tentang konteks lokal

Perancangan urban tidak bisa diseragamkan

Sternberg (2002) menjelaskan bahwa Urban Katalis memiliki makna yang lebih luas dari sekedar mendirikan bangunan atau fasilitas. Konsep ini juga menekankan **pentingnya pengembangan infrastruktur jalan dan fasilitas pejalan kaki untuk menciptakan lingkungan kota yang lebih baik.**

## CHARACTERISTICS

### Catalyst

(ogon, 1989).

#### Maintained Identity 8

Pengertian :

"Katalis tidak dibutuhkan untuk dikonsumsi dalam proses tetapi dapat tetap dikenali. Identitasnya tidak akan dikorbankan pada saat ia menjadi bagian yang lebih besar. Ketahanan dari identitas individual - berbagai macam pemilik, penghuni dan arsitek - memperkaya kota."

Mempertahankan karakternya

Keragaman identitas memperkaya kawasan

Integrasi tanpa menghilangkan keunikan

#### Synergetic Products 7

Pengertian :

"Produknya lebih dari sekedar penjumlahan unsur-unsurnya adalah tujuan dari setiap reaksi katalis. Daripada menganggap kota sebagai keping yang terisolasi, bayangkanlah kota sebagai suatu keseluruhan."

Hasil akhir lebih bernilai dari gabungan elemen

Kota dilihat sebagai sistem yang terintegrasi

Menciptakan efek multiplikator dalam pengembangan

#### Strategic Design 6

Pengertian :

"Desain katalis adalah **strategis**. Perubahan yang terjadi tidaklah berasal dari intervensi sederhana tetapi melalui perhitungan yang cermat **untuk mempengaruhi bentukan urban masa datang secara bertahap.**"

Perubahan terjadi secara bertahap dan terencana

Mempertimbangkan dampak jangka panjang

#### No Universal Solutions 5

Pengertian :

"Reaksi kimia dari katalis tidak dapat ditentukan sebelumnya, tidak ada satu formula yang dapat dispesifikasikan untuk segala keadaan."

Solusi harus disesuaikan dengan kondisi spesifik


Tidak ada solusi tunggal yang berlaku untuk semua situasi

# 1.6

## STRATEGI DESAIN

### Background Design

Kecamatan Babat yang berada di perbatasan Kabupaten Lamongan menjadi area strategis sebagai pusat ekonomi dan transit antar kabupaten, namun menghadapi permasalahan berupa tingginya angka pengangguran pemuda terdidik sebesar 10.38% serta kurangnya fasilitas pendukung UMKM dan ruang kreatif yang responsif, sehingga diperlukan pengembangan kawasan berbasis urban catalyst yang dapat mengoptimalkan potensi ekonomi lokal melalui pemberdayaan masyarakat dan penyediaan ruang-ruang produktif yang adaptif untuk mendorong pertumbuhan industri kreatif secara berkelanjutan.

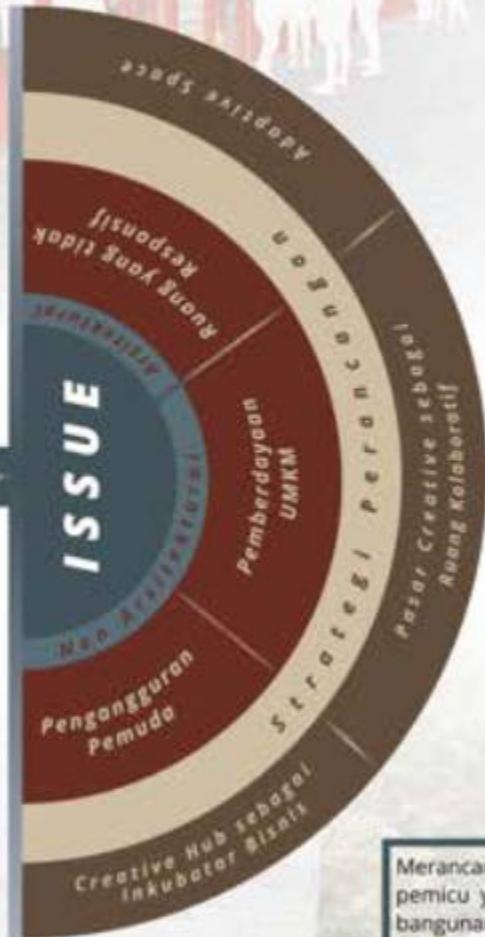

### Islamic Value

Surah Al-Qasas: 77

Artinya : Bagi manusia ada malaikat-malaikat yang selalu mengikutnya bergiliran, di muka dan di belakangnya, mereka menjaganya atas perintah Allah. Sesungguhnya Allah tidak merubah keadaan sesuatu kaum sehingga mereka merubah keadaan yang ada pada diri mereka sendiri. Dan apabila Allah menghendaki keburukan terhadap sesuatu kaum, maka tak ada yang dapat menolaknya; dan sekali-kali tak ada pelindung bagi mereka selain Dia.

Arsitektur tidak hanya menghadirkan ruang fisik, tetapi memfasilitasi perubahan dari dalam komunitas, dengan menyediakan ruang pembinaan, pelatihan, dan produksi lokal.

Menempatkan bangunan pada lokasi yang strategis, sirkulasi yang terbuka, serta integrasi antara zona edukasi, produksi, dan spiritual dirancang untuk menstimulasi partisipasi, kolaborasi, dan kemandirian masyarakat.

Menerapkan prinsip-prinsip arsitektur berkelanjutan, seperti penggunaan energi terbarukan dan manajemen limbah yang efisien dan mengintegrasikan ruang hijau dan area resapan air untuk menjaga keseimbangan ekosistem.

### Prinsip Pendekatan

Catalyst Architecture

### Elements and Products

Merancang Bobot creative Industry yang berfungsi menyediakan fasilitas baru untuk pemicu yang dapat mempengaruhi dan mendorong produktivitas serta transformasi bangunan-bangunan lain di sekitarnya. Yang fokus pada aspek desain arsitektural Aksesibilitas dan Konektivitas.

### Maintained Identity

Merancang Bobot creative Industry yang memiliki karakteristik dan keragaman identitas kawasan yang menoptokan karakteristik unik dan dapat menciptakan ruang-ruang inklusif yang dapat diakses oleh semua kalangan. Yang fokus pada aspek desain arsitektural Visual Terintegrasi dan arsitektur Inklusif.

### Understanding the Context

Merancang Bobot creative Industry yang memerhatikan pemahaman terhadap konteks, yang mencakup karakteristik lingkungan, kebutuhan pengguna, serta kondisi sosial dan ekonomi setempat. Fokus pada aspek desain arsitektural Responsif terhadap iklim dan ramah Lingkungan.

# FOKUS PERANCANGAN

## VITAL SPACE


Strategi Desain  
**VITAL**


Pendekatan (Urban Catalyst)  
**SPACE**

*Visual Integration Through Accessible Layout*

*Sustainable Products and Context-based Elements*

menekankan pentingnya menciptakan ruang yang tidak hanya fungsional dan aksesibel, tetapi juga memiliki identitas visual yang kuat dan terintegrasi dengan konteks lingkungannya, serta berkelanjutan.

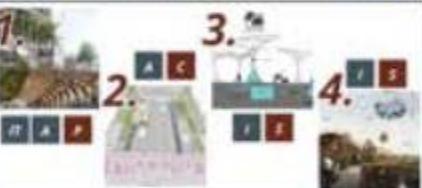Aspek Arsitektural	Implementasi Desain	Contoh Implementasi
Fasad Bangunan	<ul style="list-style-type: none"> <li>1. Penggunaan <b>secondary skin</b> berupa panel perforated metal dengan pola geometris yang terinspirasi dari motif batik khas Lamongan</li> <li>2. <b>Permainan kedalaman fasad (depth)</b> untuk menciptakan bayangan dinamis</li> <li>3. <b>Light art installation</b> sebagai <i>landmark</i></li> </ul>	
Tatanan Massa	<ul style="list-style-type: none"> <li>• Bentuk dasar geometris yang diolah dengan teknik subtraktif dan aditif</li> <li>• <b>Multi-mass Building</b> (Massa banyak)</li> <li>• Sirkulasi yang menerus dan terkoneksi antar massa bangunan</li> </ul>	
Struktur	<ul style="list-style-type: none"> <li>1. Penerapan <b>solar panel</b> pada atap</li> <li>2. <b>Struktur Ekspos</b> dengan Tekstur</li> <li>3. Penggunaan <b>ramp</b> sebagai akses disabilitas</li> <li>4. <b>Void</b> sebagai ruang transisi visual antara massa bangunan</li> </ul>	
Landscape	<ul style="list-style-type: none"> <li>1. <b>Amphitheater outdoor</b></li> <li>2. Jalur <b>pedestrian</b> yang lebar dan terhubung ke titik transportasi publik</li> <li>3. Pengolahan <b>grey water</b> untuk landscape</li> <li>4. <b>Bioswale</b> sebagai elemen landscape</li> </ul>	
Material	<ul style="list-style-type: none"> <li>1. Penggunaan material <b>kaca smart glass</b> yang dapat berubah transparansi untuk mengontrol cahaya</li> <li>2. <b>Kayu reklamasi</b> untuk elemen interior</li> <li>3. Kombinasi <b>material</b> modern (kaca, steel) dengan material lokal (bata ekspos, bambu) untuk menciptakan tekstur berbeda</li> </ul>	
Ruang	<ul style="list-style-type: none"> <li>1. <b>Pola cluster</b> yang terhubung dengan plaza sebagai pusat aktivitas</li> <li>2. Layout menggunakan <b>Sistem modular</b> untuk fleksibilitas interior</li> <li>3. <b>Pembagian zona</b> berdasarkan jenis industri kreatif dan fungsinya.</li> </ul>	

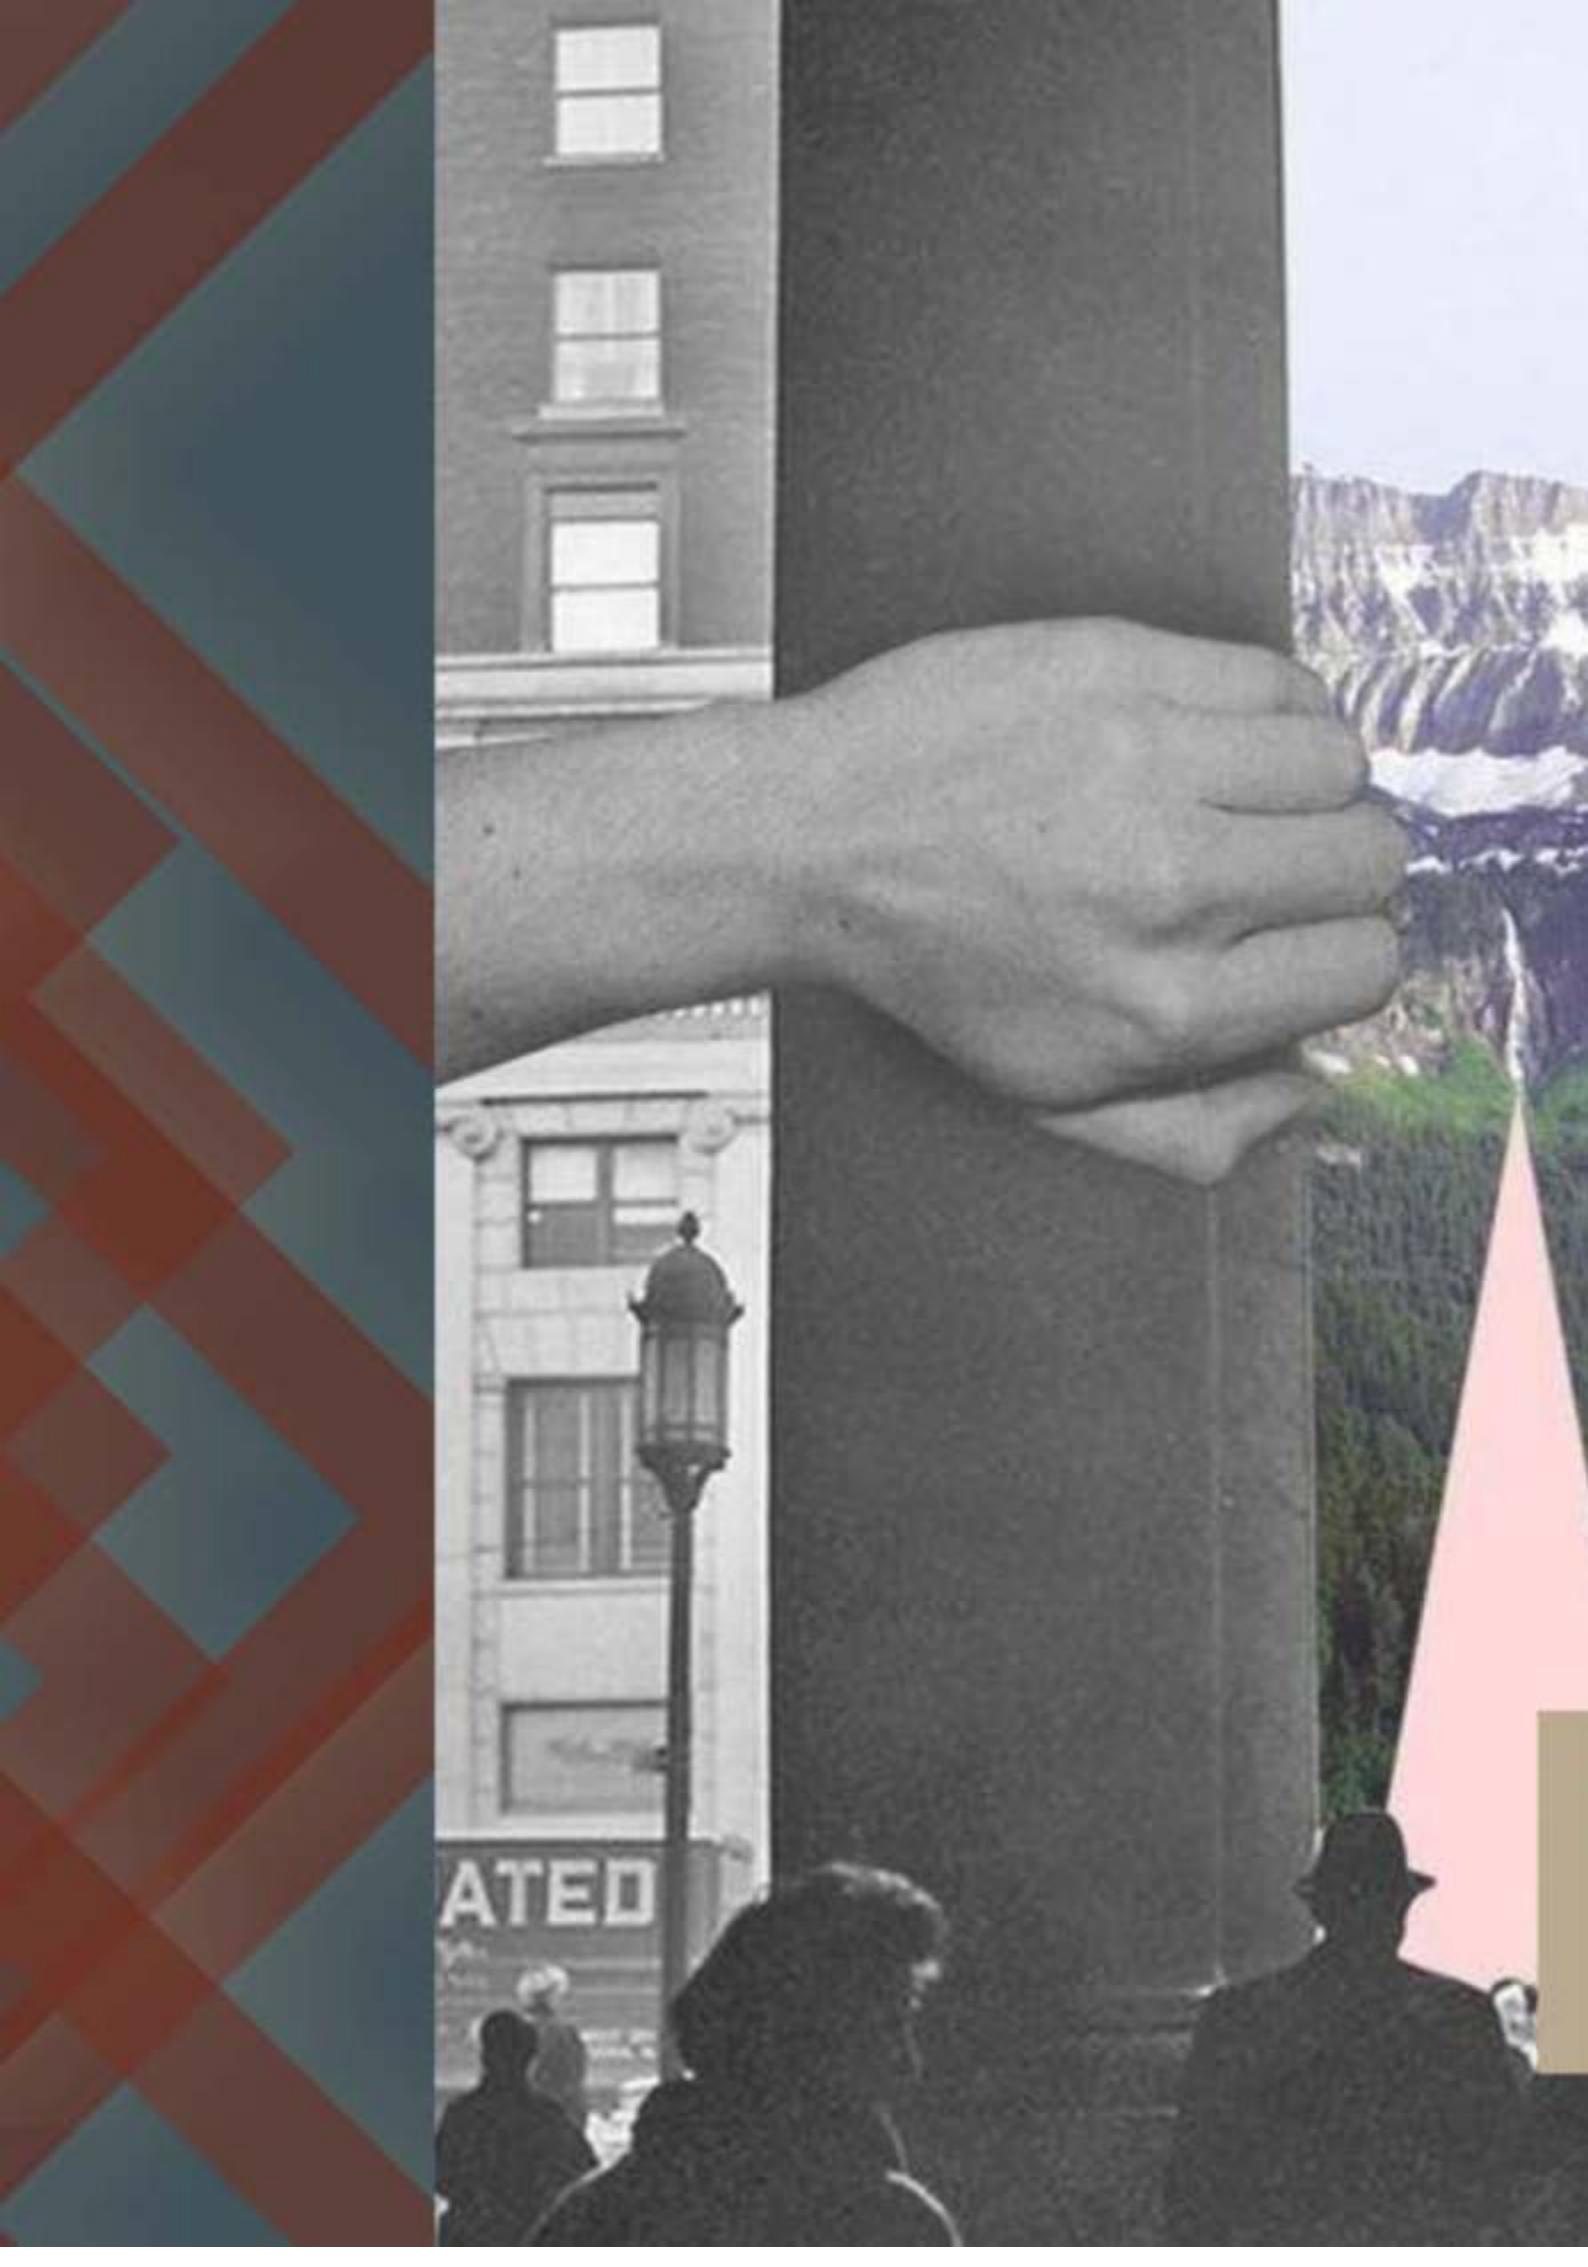

A photograph showing a person's hand pointing their index finger towards a scenic landscape. The landscape features a range of mountains with rocky peaks and green valleys. The sky is clear and blue. The hand is positioned on the right side of the frame, with the index finger extended towards the left.

2

# PENELUSURAN KONSEP PERANCANGAN

# MAUNT BARKER CENTRE AUSTRALIA

Lokasi : 1A Hutchinson Street, Mount Barker, South Australia

Arsitek : Michael Watson Architects

Tahun : 2023

Luas : 12.000 m<sup>2</sup>

Tipologi : Mix-Use Development

**Mount Barker Centre di Australia** mengembangkan lahan yang kurang dimanfaatkan di jantung Pusat Kota Mount Barker sebagai proyek pembangunan dan pembentukan kota yang terintegrasi. Prinsip-prinsip panduan yang dikembangkan bersama dengan dewan kota meliputi **penyediaan daya tarik, komunitas, pemandangan jalan, keberlanjutan, dan mobilitas**. Dirancang untuk menciptakan ruang multifungsi yang berfungsi sebagai katalis perubahan sosial dan ekonomi di *Adelaide Hills*.

## STRATEGI CATALYST

### Berperan Sebagai Penghubung Kawasan

Aksesibilitas mudah, yang dapat diakses dari berbagai arah, serta dapat menghubungkan berbagai area kota, baik yang baru maupun yang sudah ada.

Jembatan penyeberangan ke fasilitas hiburan dan kemudahan akses ke kawasan kota lainnya.



Desain detail mempertimbangkan penggunaan penghalang bergerak dan tetap di sepanjang antarmuka Jalan Morphett, seperti:

- Bollard (penghalang tiang)
- Tanaman
- Perbedaan level
- Perbedaan material
- Pemilihan Vegetasi

Zona aktivitas dikategorikan - menempatkan area yang mungkin digunakan untuk bermain di tengah-tengah kawasan untuk meminimalkan risiko kecelakaan.

### Meningkatkan Citra Kota

Menghadirkan desain yang modern dan menjadi **ikon kota**, mengubah pusat kota dengan menghadirkan ruang terbuka publik.

**Town Square** yang berfungsi sebagai titik pertemuan sosial dan budaya.



## INDIKATOR KUALITAS

### Lingkungan

Mengedepankan Elemen-elemen untuk pentingnya keberlanjutan dan kenyamanan ruang publik di pusat kota dengan memanfaatkan ruang terbuka hijau yang mendukung kualitas lingkungan dan menciptakan lingkungan yang nyaman dan ramah bagi pejalan kaki.

### Fisik Bangunan

Menggunakan material lokal dan modern yang menciptakan ruang yang tidak hanya estetis tetapi juga fungisional. Penggunaan kaca dan elemen arsitektur terbuka memungkinkan lebih banyak cahaya alami masuk, meningkatkan kenyamanan pengguna ruang. Selain itu, desainnya yang menjadi ikonik kota.

### Sosial & Ekonomi

Menekankan pentingnya ruang publik yang fleksibel, yang dapat digunakan untuk berbagai kegiatan sosial dan budaya, seperti pasar, festival, atau pertemuan komunitas. Hal ini membantu meningkatkan ikatan sosial dan memperkuat jaringan komunitas.

## Lingkungan

Area town square yang merupakan ruang terbuka hijau diirancang untuk mengurangi dampak lingkungan dan untuk memperbaiki kualitas udara dan menciptakan ruang ramah bagi pejalan kaki. Hal ini juga digunakan sebagai pusat kegiatan yang dapat memicu wisatawan karena posisi berada tepat di samping jalan utama.

Town Square dirancang untuk mendukung acara publik dan aktivitas sosial, menciptakan titik pertemuan yang nyaman bagi komunitas, pada sekitar area ini juga membantu untuk peningkatan ekonomi dengan menyediakan fasilitas untuk pedagang lokal

## Fisik Bangunan

Fasad didesain dengan banyak elemen transparansi, seperti panel kaca besar, untuk menciptakan hubungan visual langsung dengan Town Square. Elemen ini membantu mendorong interaksi sosial dan mempermudah orientasi pengunjung ke dalam ruang. Kombinasi material lokal seperti batu dan material modern seperti kaca dan logam. Material lokal yang digunakan tidak hanya menonjolkan identitas kawasan tetapi juga mendukung keberlanjutan desain.

## MEKANISME KATALISASI PERKOTAAN

### Merancang Pusat Aktivitas yang Menghidupkan Kota

**Mount Barker Centre** berfungsi sebagai **katalisator untuk revitalisasi ekonomi kota**. Dengan mengintegrasikan berbagai fungsi seperti ruang kerja, retail, dan akomodasi, proyek ini menciptakan aktivitas ekonomi yang lebih beragam dan berkelanjutan. Keberadaan ruang publik yang terbuka juga mendorong lebih banyak interaksi sosial dan mengundang pengunjung dari luar kota, yang **berpotensi meningkatkan aktivitas ekonomi lokal**.

sebagai hub aktivitas utama, mengundang pengunjung melalui elemen interaktif seperti taman yang teduh, area makan terbuka, dan ruang yang dapat diakses untuk berbagai kegiatan komunitas, mulai dari acara budaya hingga pasar lokal. **Ruang ini tidak hanya meningkatkan ekonomi kawasan tetapi juga menciptakan pengalaman sosial yang berkesan.**

## RELEVANSI UNTUK PROYEK

### Babat Creative Industry

## Berkelanjutan

Mengintegrasikan ruang terbuka hijau seperti taman di pusat kawasan untuk meningkatkan kenyamanan pengguna sekaligus menciptakan lingkungan yang lebih sehat. Penggunaan material lokal tidak hanya mengurangi jejak karbon tetapi juga memperkuat identitas lokal dalam desain. Untuk mendukung keberlanjutan, fitur seperti penampungan air hujan, pengelolaan limbah, dan pencahaayaan alami, sehingga proyek dapat berkontribusi pada pelestarian lingkungan dan kenyamanan jangka panjang.

## Konektivitas

Merancang plaza atau taman terbuka yang menghubungkan area kreatif, kerja bersama, dan pameran UMKM, dengan akses pejalan kaki, jalur sepeda, dan transportasi umum. Ruang serbaguna ini mendukung acara budaya, pameran, dan workshop untuk menciptakan aktivitas sosial sepanjang hari.

## Multifungsi

Merancang Ruang multifungsi untuk menciptakan ekosistem ekonomi yang saling mendukung. Pendekatan ini memungkinkan kolaborasi antar pelaku usaha, akses pasar untuk produk lokal, dan fleksibilitas ruang yang dapat digunakan untuk berbagai acara.

## Isu Perancangan

Wilayah Babat, Kabupaten Lamongan, memiliki potensi lokal yang besar dalam sektor pertanian, kerajinan, dan UMKM. Namun, potensi tersebut belum terfasilitasi secara ruang dan sistem yang terintegrasi.

Permasalahan utama yang diidentifikasi meliputi:

- Tingginya angka pengangguran usia produktif
- Minimnya ruang kolaboratif yang mendukung kreativitas dan produksi
- Keterbatasan akses pelatihan, pemasaran, dan inkubasi usaha
- Kurangnya identitas ruang yang merepresentasikan potensi lokal Babat

## Fakta Lapangan

- Berdasarkan data BPS Lamongan, sebagian besar penduduk Babat bekerja di sektor informal.
- Banyak pelaku UMKM skala mikro tidak memiliki ruang produksi atau galeri tetap.
- Produk lokal seperti keripik ketan, sambal, tape, batik, dan anyaman belum memiliki akses retail modern atau edukasi pasar.
- Masih minim ruang edukatif-terbuka yang menggabungkan pelatihan, keagamaan, dan sosial dalam satu kawasan.

## Landasan Keislaman

"Sesungguhnya Allah tidak akan mengubah keadaan suatu kaum sebelum mereka mengubah keadaan yang ada pada diri mereka sendiri." (QS. Ar-Ra'd: 11)

Ayat ini menegaskan bahwa transformasi masyarakat dimulai dari kesadaran dan usaha internal. Dalam konteks perancangan Creative Industry, prinsip ini diterjemahkan melalui desain ruang yang tidak hanya bersifat pasif, tetapi aktif memicu perubahan perilaku yang dapat mempengaruhi kondisi sosial dan ekonomi. Tata letak yang strategis, sirkulasi yang terbuka, serta integrasi antara zona edukasi, produksi, dan spiritual dirancang untuk menstimulasi partisipasi, kolaborasi, dan kemandirian masyarakat. Arsitektur di sini menjadi katalis yang memfasilitasi transisi dari potensi laten menuju ekosistem kreatif yang produktif dan berkelanjutan.

## Peran Creative Industry Sebagai Katalis Kawasan

### A. Katalis Sosial – Lokal dan Regional

- Menjadi wadah pertemuan komunitas: pemuda, UMKM, pengrajin, petani, dan masyarakat umum.
- Memfasilitasi kegiatan produktif berbasis kolaborasi seperti:
  1. Pelatihan UMKM dan inkubasi usaha
  2. Pameran karya lokal dan event komunitas
  3. Kegiatan keagamaan dan sosial di masjid komunitas (penyalur zakat)
- Mendorong interaksi lintas kelompok sosial dan budaya, yang sebelumnya terpisah.

### B. Katalis Ekonomi – Pemberdayaan Produktif

- menjadi simpul distribusi dan pengolahan produk lokal: kuliner, kerajinan tangan, agroindustri
- Memberi fasilitas retail kreatif dan dapur bersama/ruang produksi
- Mendorong perputaran ekonomi mikro lokal sekaligus membuka peluang pemasaran ke luar daerah

### C. Katalis Kawasan – Transformasi Tata Ruang

- Mengubah tapak pasif menjadi pusat aktivitas regional baru
- Meningkatkan nilai lahan sekitar, mengundang pelaku ekonomi & pengunjung luar
- Menjadi landmark baru kota Babat yang memberi identitas dan orientasi visual

Creative Industry untuk menjawab isu-isu tersebut melalui pendekatan *Catalyst Architecture* dengan

1

Menyediakan ruang kolaboratif dan inkubasi kreatif berbasis potensi lokal

2

Memfasilitasi kegiatan produksi, edukasi, sosial, dan spiritual secara terintegrasi

3

Menjadi katalis produktivitas dan koneksi sosial, baik untuk masyarakat lokal maupun pengunjung luar

### Gambaran Umum Preseden: Mount Barker Centre

Mount Barker Centre di Australia adalah pusat komunitas yang:

- Menyediakan fasilitas multipurpose (komunitas, pelatihan, edukasi, bantuan sosial)
- Terbuka bagi berbagai kelompok usia dan latar belakang
- Terletak di kawasan semi-perkotaan dengan akses strategis

Fungsi utamanya bukan sekadar tempat berkumpul, tapi sebagai pusat katalis pertumbuhan sosial dan penguatan komunitas.

Relevansi Kontekstual dengan Creative Industry Babat mengambil pelajaran dari Mount Barker dalam hal:

TUJUAN

- Desain responsif terhadap masyarakat
- Zona fleksibel untuk UMKM, edukasi, retail, sosial, dan ibadah
- Aksesibilitas terbuka
- Jalan masuk, ramp, plaza, dan ruang transisi yang terhubung
- Aktivitas multiprogram
- Inkubasi UMKM, galeri kreatif, pelatihan usaha, dan ruang komunitas
- Identitas arsitektur kawasan
- Fasad dengan material lokal (bata, kayu), bentuk adaptif kontekstual
- Lanskap sebagai pengikat ruang
- Jalur pedestrian dan taman sebagai penghubung antar zona fungsi

### Dampak bagi Masyarakat Lokal

- Memiliki ruang untuk berkembang, berdaya, dan dikenal
- Dapat mengakses pendidikan informal dan pelatihan keterampilan
- Terlibat dalam aktivitas ekonomi dan spiritual secara aktif

### Dampak bagi Masyarakat Luar

- Tertarik dengan produk khas Babat yang terfasilitasi baik (wisata UMKM)
- Melihat Creative Industry di Babat sebagai contoh pengelolaan kawasan produktif berbasis komunitas
- Tertarik menjalin kerja sama investasi lokal, pelatihan, atau event kreatif

### KESIMPULAN

mengadopsi prinsip-prinsip dari Mount Barker Centre dan menerapkannya dalam konteks lokal Babat sebagai pusat katalis produktif.

Arsitektur dihadirkan bukan sekadar wadah, tapi sebagai penggerak perubahan sosial, ekonomi, dan kawasan. Dengan pendekatan Catalyst Architecture, Creative Industry menjadi simpul pertumbuhan baru yang menyatukan lokalitas, kreativitas, dan kebermanfaatan lintas generasi.

# SITE KAWASAN



KETERANGAN : jalur Transportasi **Jalan Lokal Primer** Bangunan Kawasan Komersil (pasar) Wilayah Permukiman Warga Komando Daerah Militer  
 jalan Ateri Primer Rel Kereta Api Perguruan Pendidikan Rumah Sakit Kantor Kecamatan Aliran Air

Kawasan lokasi tapak berada di Jalan Tuban - Surabaya, Plaosan, Kecamatan Babat, Kabupaten Lamongan, Jawa Timur area ini tepat berada di samping jalan ateri primer, dan berada si kawasan yang cukup ramai, karena dikelilingi oleh bangunan komersial, pendidikan, dan kesehatan. yang menjadikan kawasan area tapak menjadi pusat aktivitas bagi masyarakat sekitar. Hal ini menjadi poin pertama dalam perancangan "Babat Creative Industry"

Menurut Peraturan Daerah Lamongan tentang Peraturan Ruang Wilayah Kabupaten Lamongan Tahun 2020-2039. Kecamatan Babat menjadi wilayah yang menjadi pusat kegiatan Lokal di Kabupaten Lamongan, karena kawasan kecamatan ini juga menjadi salah satu wilayah ibukota kabupaten lamongan yang menjadi pusat aktivitas kegiatan masyarakat lokal di Kabupaten Lamongan.

# KONTEKS & LOKASI TAPAK

## KONTEKS & LOKASI TAPAK

### A. Posisi Makro:

- Terletak di koridor utama Kota Babat
- Bagian dari area mixed-use dengan dominasi fasilitas pendidikan & kesehatan
- Memiliki peran strategis dalam struktur ruang kota

### B. Karakteristik Eksisting:

- Lahan berbentuk persegi
- Topografi relatif datar
- Orientasi tapak utara-selatan
- Visibilitas tinggi dari jalan utama

## POLA KAWASAN

### A. Fungsi Kawasan:

- Fungsi pendidikan: MTS, SMP, MAN
- Fungsi kesehatan: Terdapat 2 Rumah Sakit
- Fungsi komersial : Terdapat Pasar di sebelah timur tapak dan terdapat toko dan warung di sepanjang jalan utama
- Fungsi hunian di area sekitar

### B. Intensitas Pengembangan:

- Kepadatan bangunan sedang
- KDB bervariasi 60-80%
- Rata-rata ketinggian bangunan 1-3 lantai

## SISTEM PERGERAKAN

### A. Jaringan Jalan:

- Jalan arteri primer sebagai akses utama
- Jalan kolektor menghubungkan antar kawasan
- Jalan lokal melayani aktivitas internal

### B. Sistem Transportasi:

- Dilalui angkutan umum
- Jalur pedestrian belum optimal
- Kebutuhan area parkir tinggi
- Potensi pengembangan transit point

## POTENSI CATALYST

### A. Fisik-Spasial:

- Lokasi strategis untuk landmark
- Aksesibilitas tinggi
- Visibilitas optimal
- Ukuran tapak memadai

### B. Sosial-Ekonomi:

- SDM potensial dari institusi sekitar
- Peluang ekonomi kreatif
- Kebutuhan ruang komunal
- Potensi kolaborasi institusional

### C. Lingkungan:

- Pengembangan RTH
- Peningkatan kualitas lingkungan
- Sistem berkelanjutan

## KESIMPULAN

### A. Karakter Kawasan:


- Area mixed-use berkembang
- Dominasi fungsi pendidikan-kesehatan
- Aksesibilitas tinggi
- Potensi pengembangan besar

### C. Arah Pengembangan:

- Pengembangan terintegrasi
- Peningkatan kualitas lingkungan
- Penguatan konektivitas
- Pembentukan identitas kawasan

### B. Potensi Pengembangan:

- Creative hub regional
- Pusat aktivitas komunitas
- Landmark kawasan
- Katalis pertumbuhan ekonomi

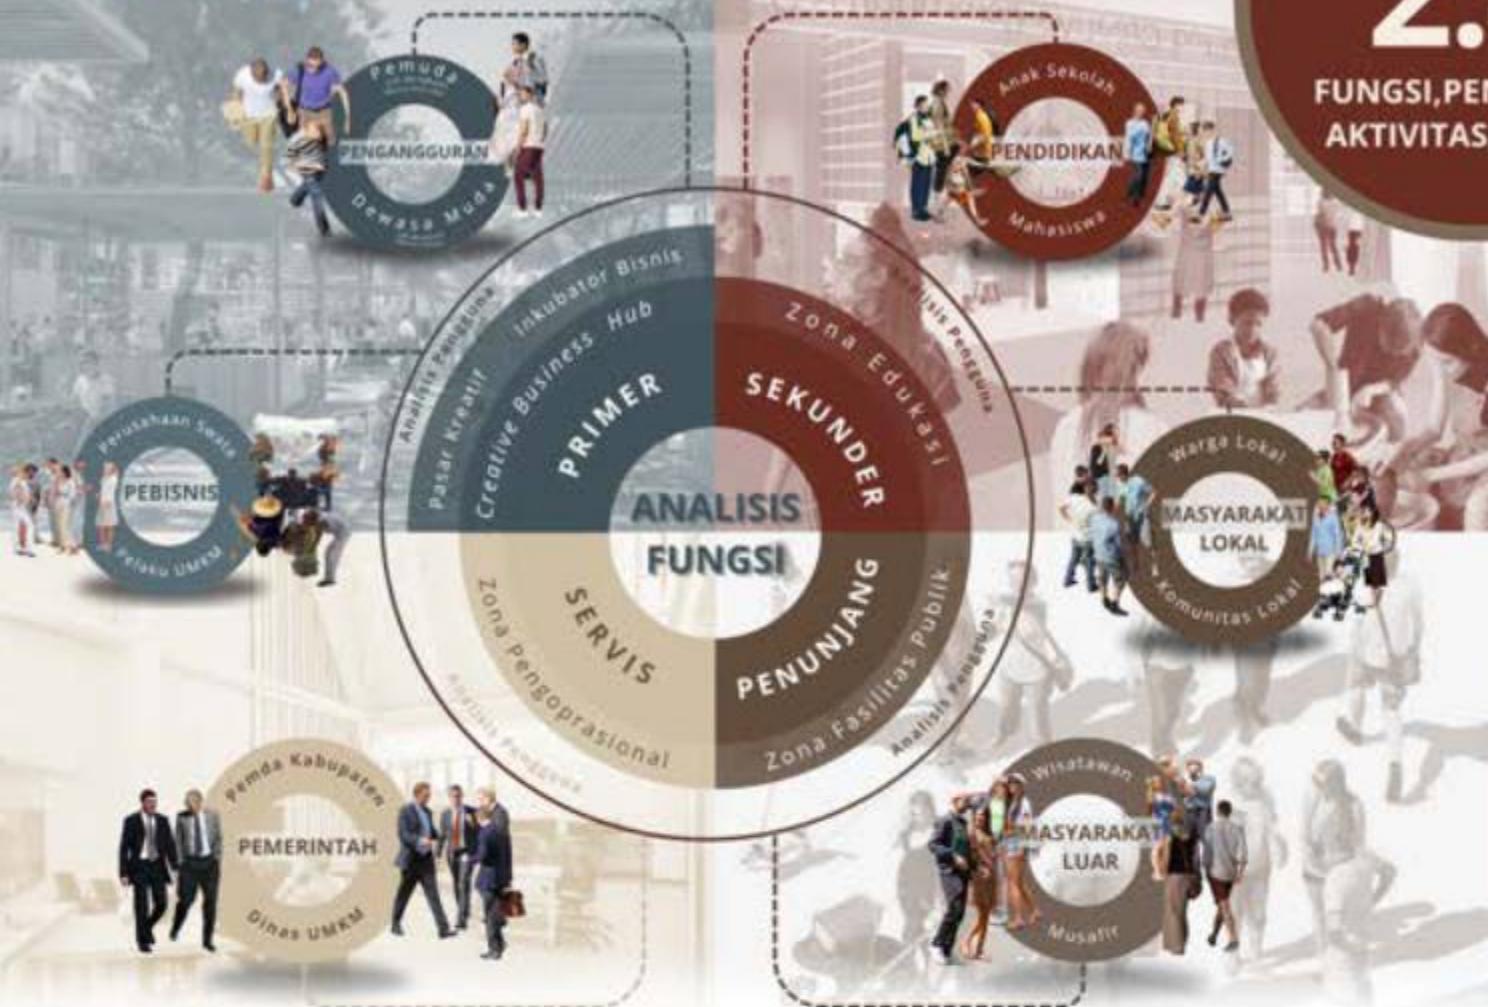

## ANALISIS

### Kebutuhan Ruang

#### Zona Creative Bisnis Hub

Zona untuk mendukung ekosistem bisnis kreatif dan inovasi.

- Fungsi:** Memberikan fasilitas bagi UMKM, startup, dan komunitas untuk memamerkan produk berinovasi, serta berkolaborasi dalam lingkungan yang dinamis.
- Tujuan:** Mendukung pertumbuhan ekonomi kreatif di Babat melalui ruang multifungsi yang terintegrasi.

#### Zona Edukasi

Zona ini fokus pada pembelajaran, pelatihan, dan pengembangan keterampilan.

- Fungsi:** Menyediakan ruang edukasi untuk mengembangkan keterampilan kreatif dan teknologi bagi masyarakat lokal.
- Tujuan:** Meningkatkan kualitas sumber daya manusia di Babat dengan pendekatan praktis dan kreatif.

#### Zona Fasilitas Publik

Zona ini menyediakan ruang sosial dan rekreasi untuk masyarakat.

- Fungsi:** Memberikan basis dasar dan area interaksi sosial untuk mendukung kenyamanan pengunjung.
- Tujuan:** Meningkatkan kualitas hidup melalui ruang publik yang ramah dan inklusif.

#### Zona Fasilitas Pengoprasional

Zona ini memastikan kelancaran pengelolaan dan operasional keseluruhan fasilitas.

- Fungsi:** Zona ini memastikan kelancaran pengelolaan dan operasional keseluruhan fasilitas.
- Tujuan:** Mendukung efisiensi operasional dan kenyamanan pegawai Tetilas.

#### Inkubator Bisnis

##### Production Hub

#### Fasilit Kreatif

##### Creative Retail

##### Creative Class

##### Masjid

##### Customer Service

#### Business Center

##### Pop-Up Market

##### Training Center

##### Toilet/Kamar mandi

#### Innovation Lab

##### Event Spaces

##### Workshop Area

##### Area Laktasi

#### Display Gallery

##### Foodcourt

##### Digital Library

##### Sports Station

##### Tempat Parkir

#### Warehouse


##### MEP Room

##### Security Office


# **ANALISIS**

## Aktivitas dan Besaran Ruang


## 1. Production Hub

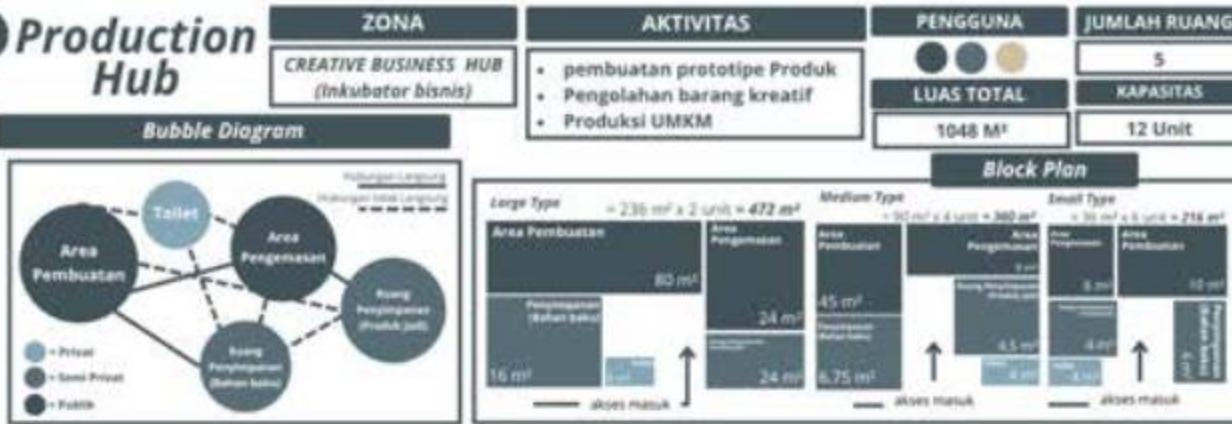

## 2. Business Center

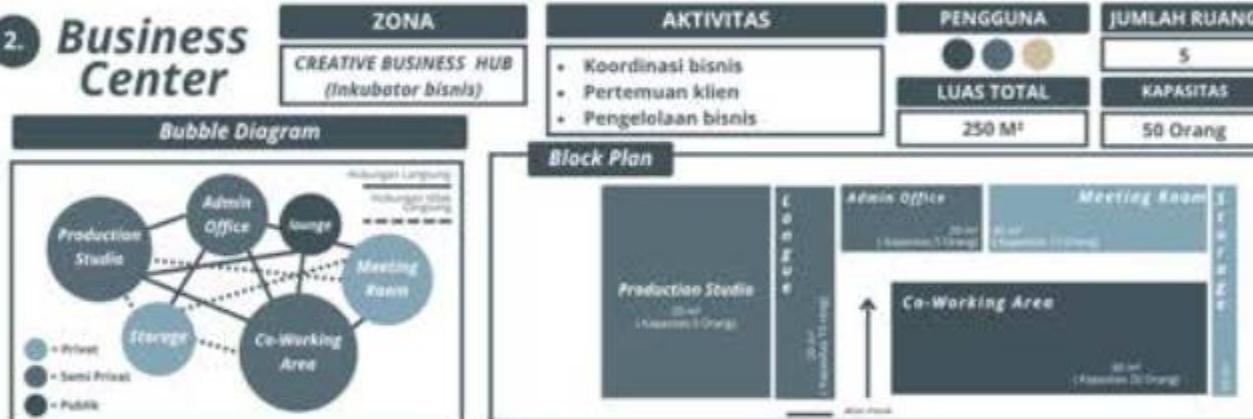

### **3. Innovation Lab**

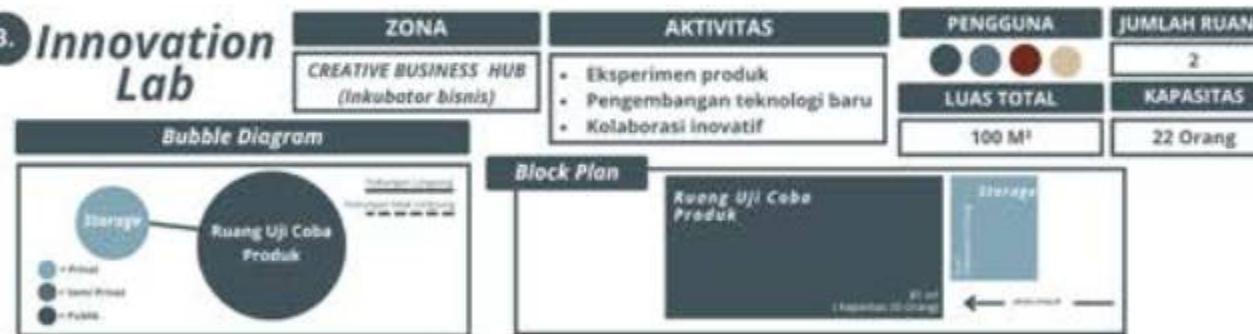

#### 4. *Display Gallery*



**Luasan total Zona Inkubator Bisnis = 1575 m<sup>2</sup>**

## 5. Creative Retail



6.

## Pop-Up Market




7.

## Event Spaces



8.

## Foodcourt

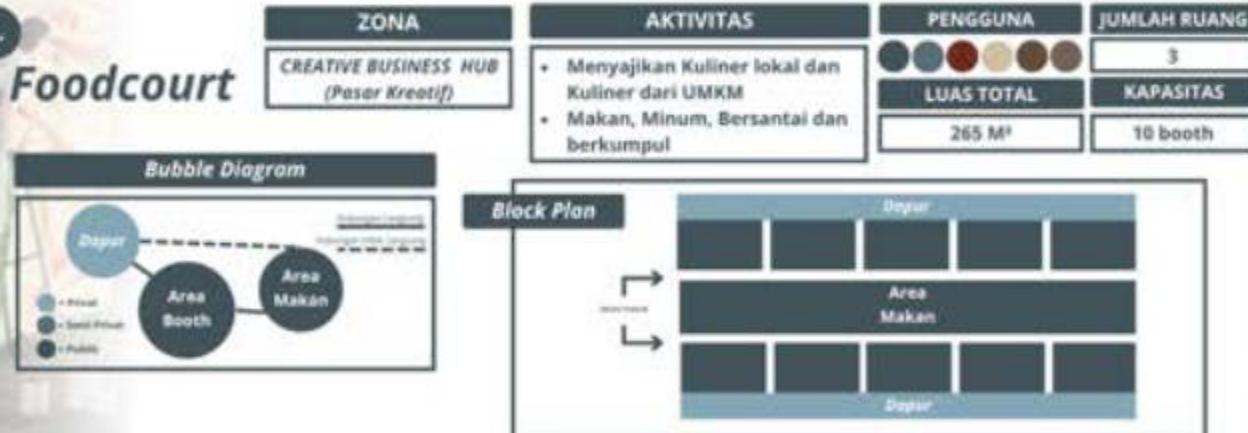

Luasan total Zona Pasar Kreatif = 960 m<sup>2</sup>

## 9. Creative Class



## 10. Training Center



## 11. Workshop Area






## 12. Digital Library




Luasan total Zona Edukasi = 912 m<sup>2</sup>

ZONA	AKTIVITAS	PENGUNA	JUMLAH RUANG
ZONA FASILITAS PUBLIK	<ul style="list-style-type: none"> <li>Sholat, Berdoa</li> <li>Mengaji</li> <li>Itikaf</li> <li>Beristirahat</li> </ul>		2 <b>LUAS TOTAL</b> 445 M <sup>2</sup>
		<b>KAPASITAS</b> 350 Orang	

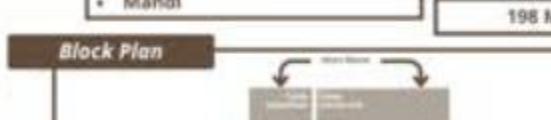14.	<i>Toilet / Kamar Mandi</i>	<b>ZONA</b>	<b>AKTIVITAS</b>	<b>PENGGUNA</b>	<b>JUMLAH RUANG</b>
		<b>ZONA FASILITAS PUBLIK</b>	<ul style="list-style-type: none"> <li>• Buang air Kecil</li> <li>• Buang air besar</li> <li>• Mandi</li> </ul>	 <b>LUAS TOTAL</b>	2
				<b>198 M<sup>2</sup></b>	<b>KAPASITAS</b>
				44 Orang	
<b>Bubble Diagram</b>	<b>Block Plan</b>				
					
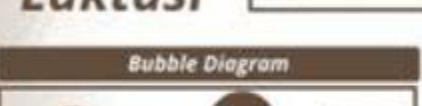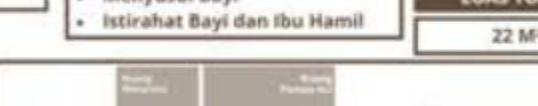
<b>15.</b> <i>Area Laktasi</i>	<b>ZONA</b>  <b>ZONA FASILITAS PUBLIK</b>	<b>AKTIVITAS</b>  <ul style="list-style-type: none"> <li>• Mengganti popok bayi</li> <li>• Menyusui Bayi</li> <li>• Istirahat Bayi dan Ibu Hamil</li> </ul>	<b>PENGGUNA</b>    <b>LUAS TOTAL</b>  <b>22 M<sup>2</sup></b>	<b>JUMLAH RUANG</b>  <b>4</b>
<b>Bubble Diagram</b>	 <p>The diagram illustrates the spatial relationships between three key areas: Breastfeeding Area (large grey circle), Baby Changing Area (medium grey circle), and Resting Area for Mother and Baby (small grey circle). Dashed lines connect the circles, indicating proximity or interaction. A legend at the bottom left defines the symbols: a grey circle for Public, a white circle with a black dot for Semi-Private, and a black circle for Private.</p>	 <p>The Block Plan shows the overall layout of the facility. It includes a large rectangular room divided into sections: Baby Changing Area (top left), Breastfeeding Area (top right), Resting Area for Mother and Baby (bottom left), and Storage (bottom right). An arrow points from the Storage area towards the Resting Area.</p>	<b>Block Plan</b>	<b>KAPASITAS</b>  <b>3 Orang</b>

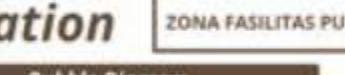	<b>ZONA</b> <b>ZONA FASILITAS PUBLIK</b>	<b>AKTIVITAS</b> <ul style="list-style-type: none"> <li>• Olahraga</li> <li>• Bersantai</li> <li>• Menonton</li> </ul>	<b>PENGGUNA</b>  <b>LUAS TOTAL</b> 3395 M <sup>2</sup>	<b>JUMLAH RUANG</b> 5 <b>KAPASITAS</b> 100 Orang
				<b>Block Plan</b>

17.	ZONA	AKTIVITAS	PENGGUNA	JUMLAH RUANG
	ZONA FASILITAS PUBLIK	<ul style="list-style-type: none"> <li>• Parkir kendaraan</li> <li>• Menata Kendaraan</li> <li>• Menjaga Kendaraan</li> </ul>	 LUAS TOTAL	2
			1252 M <sup>2</sup>	KAPASITAS
				250 Kendaraaan
	Bubble Diagram	Block Plan		

**Luasan total Zona Fasilitas Publik = 5312 m<sup>2</sup>**

**18. Customer Service**



**19.**

**Warehouse**



**20.**

**MEP Room**



**9.**

**Security Office**




Luasan total Zona Fasilitas Publik = 242 m<sup>2</sup>

Luasan Total Keseluruhan Zona = 9001 m<sup>2</sup>

## BUBBLE DIAGRAM

**KETERANGAN :**

- Hubungan Langsung
  - Hubungan Tidak Langsung
  - Hubungan Langsung Outdoor

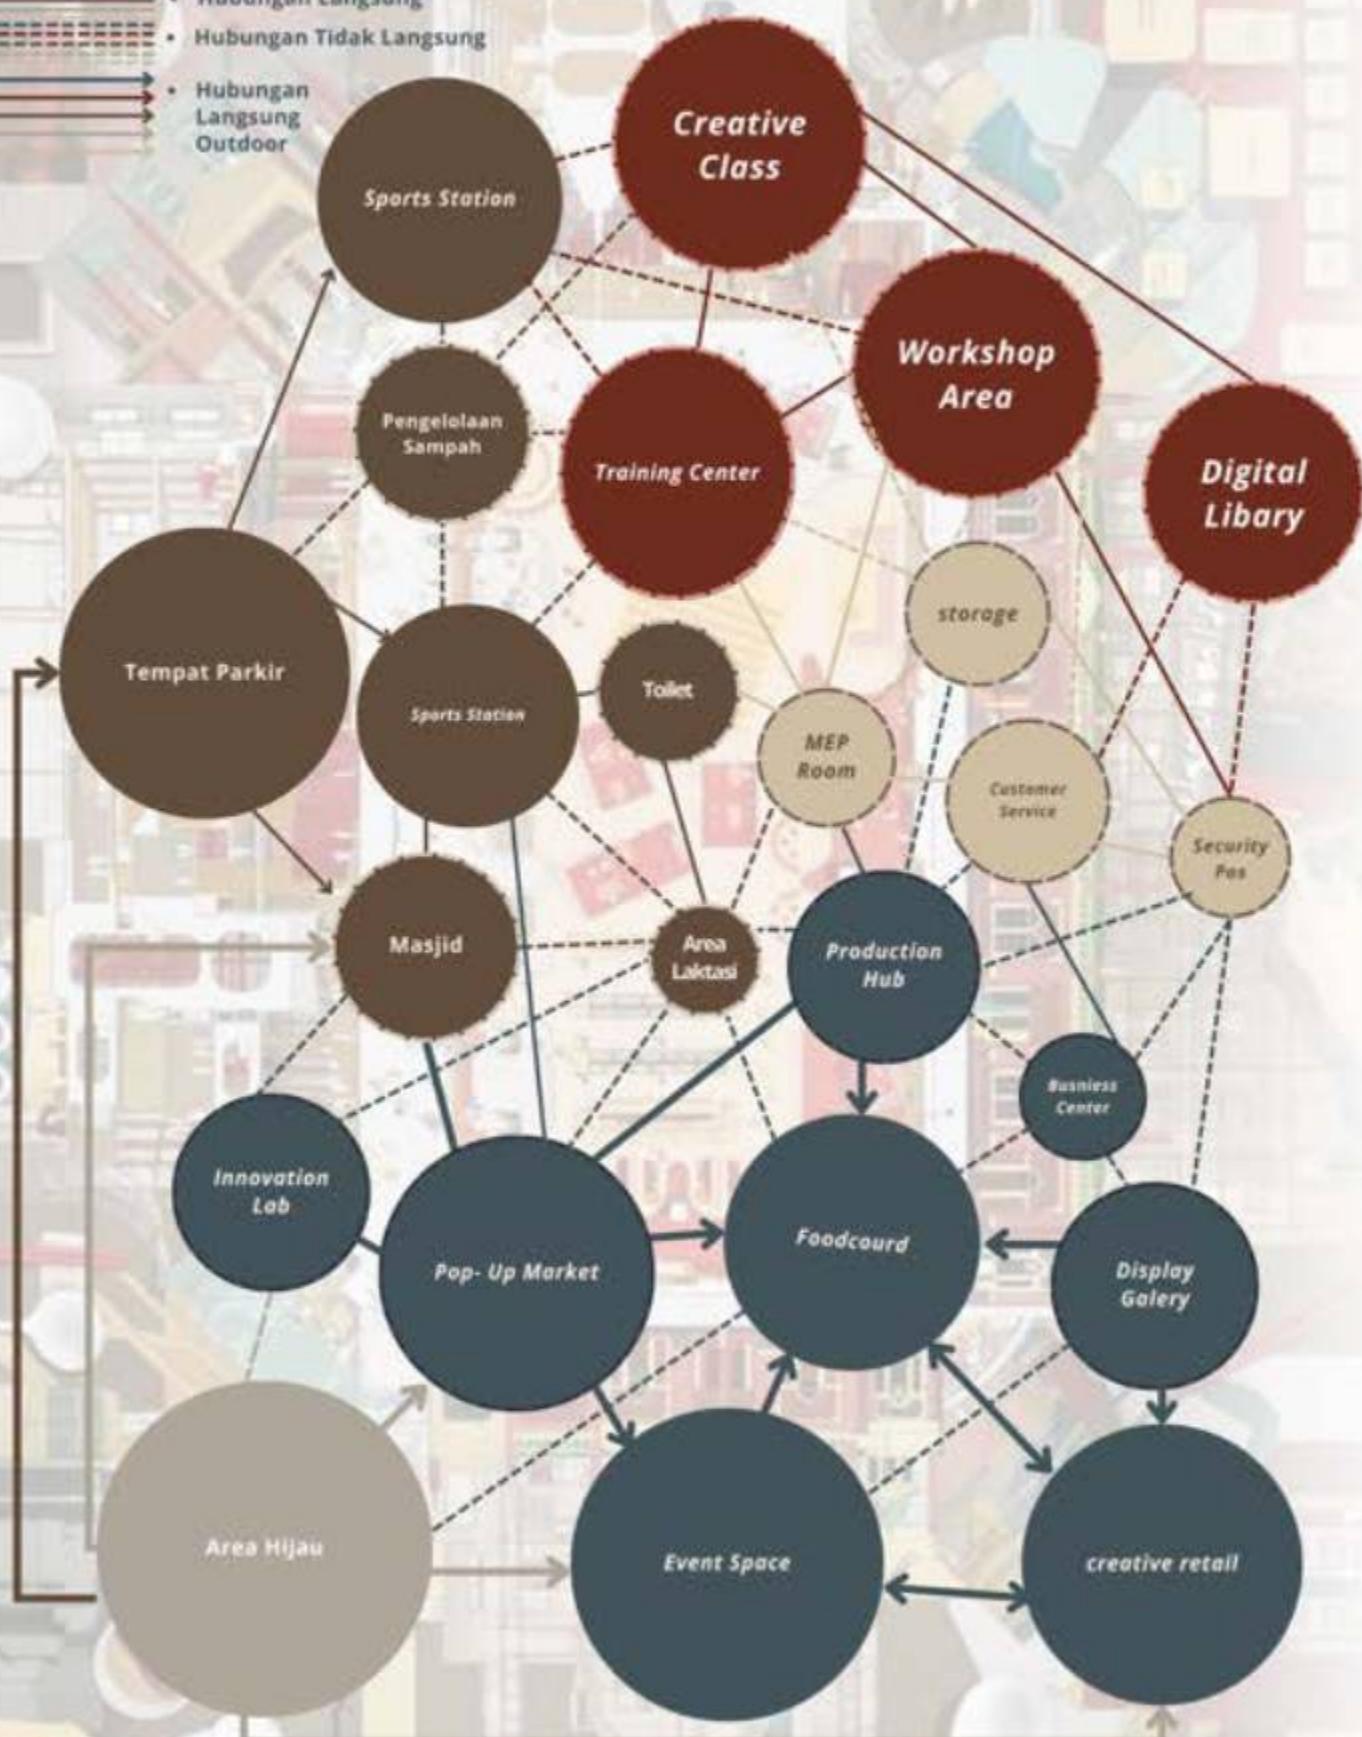

# BLOCK PLAN MAKRO

## KETERANGAN :

= Ruang Terbuka | Terbuka | Terbuka | Terbuka | Terbuka

= Ruang Tertutup | Tertutup | Tertutup | Tertutup

Area Hijau

*Sports Station*

*Sports Station*

*Creative Class*

Pengelolaan Sampah

Storage

MEP Room

Training Center

Workshop Area

Digital Library

Area Hijau

Area Hijau

Toilet

Toilet

Area Laktasi

Plaza

Customer Service

Business Center

Toilet

Inovation Lab

Display Galery

creative retail

Foodcoud

Security Pos

Enterece Bangunan

Amphiteater

Production HUB

Display Galery

Foodcoud

Event Space

Enterece  
Pos

Masjid

Plaza

Pop- Up Market

Enterece  
Kawasan

Enterece Bangunan

Area Hijau

Area  
Hijau

Enterece  
Bangunan

Enterece  
Kawasan




Simulasi pencahayaan matahari pada tapak

Memaksimalkan arah hadap bangunan ke arah Utara-Selatan untuk pencahayaan yang baik, dan memaksimalkan penggunaan ventilasi alami pada arah Timur Barat



Angin dominan dari arah utara karena merupakan lahan kosong  
penggunaan vegetasi sebagai pemecah angin,  
serta pemfilter udara dari angin di arah jalan raya  
dan membuat bangunan memanjang  
untuk sirkulasi angin yang baik

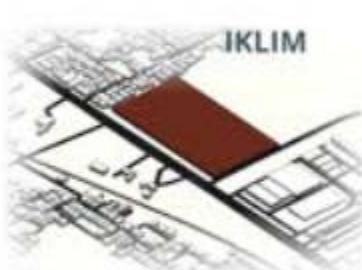

#### Curah Hujan:

- Rata-rata curah hujan dengan intensitas mencapai 280-300 mm/bulan.
- Kelembapan relatif tinggi sepanjang tahun, berkisar antara 60-95%.

Penggunaan material yang tahan terhadap perubahan cuaca tropis, seperti atap anti panas dan fasad dengan bahan ramah kelembapan.



Tingkat kebisingan relatif tinggi, karena tapak berada di area yang padat aktivitas.  
sehingga penataan lanskap dan vegetasi  
pada batas tepi area tapak digunakan  
untuk meredam suara



Aksesibilitas ke lokasi tapak mudah,  
dikarenakan berada di samping jalan-jalan  
utama, sehingga memerlukan lebih dari 1  
akses masuk ke kawasan tapak untuk  
meningkatkan potensi kawasan tapak



- Luas Tapak :
- Luas Bangunan Maksimal (KDB): 14.807,07 m<sup>2</sup>.
- Luas Hijau (KDH/RTH): 7.403,54 m<sup>2</sup>
- Garis Sempadan Bangunan (GSB) :
  - Jarak dari tepi jalan utama: 6-8 meter dari batas lahan, tergantung klasifikasi jalan.
  - Jarak dari tepi jalan kecil: 3-5 meter.

## Lokasi tapak


Jalan Raya Lamongan - Babat

24



# TOPOGRAFI

**Ketinggian dan Kemiringan Lahan:** Kecamatan Babat memiliki topografi relatif datar dengan ketinggian rata-rata sekitar **6-12 meter** di atas permukaan laut. Kondisi ini memungkinkan penggunaan lahan yang efisien untuk pengembangan bangunan tanpa kebutuhan teknik perataan tanah yang kompleks. Kemiringan Tapak tergolong rendah, di bawah **3%**. Hal ini ideal untuk aktivitas komersial, karena memudahkan aksesibilitas dan sirkulasi antar bangunan.

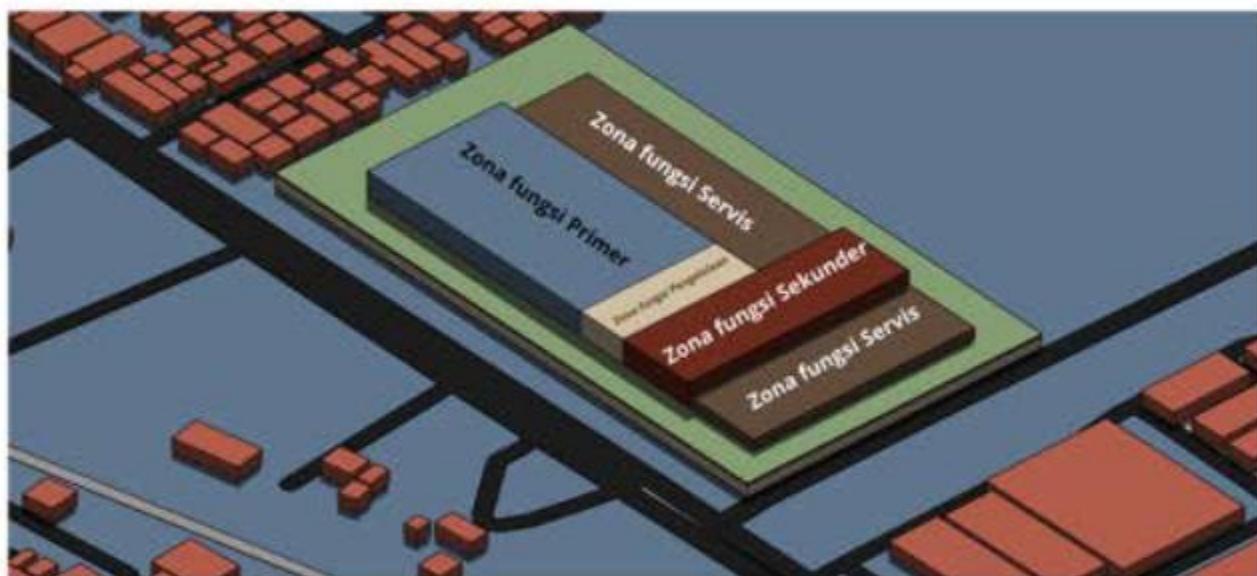

**Fleksibilitas Tata Letak:** Kondisi topografi yang datar mendukung fleksibilitas desain massa bangunan, memungkinkan integrasi berbagai zona berdasarkan fungsinya seperti Production Hub, Event Spaces, dan Pop-Up Market tanpa batasan topografi yang signifikan.


**Integrasi Lanskap:** Lanskap hijau dapat dirancang mengikuti pola lahan datar dengan elemen taman dan ruang publik yang luas, menciptakan zona rekreasi yang mendukung produktivitas. Penggunaan vegetasi lokal dapat membantu mengelola kelembapan dan menciptakan iklim mikro yang nyaman.

### Sistem Pondasi:

Karena lahan relatif stabil dan datar, pondasi dangkal seperti pondasi pelat (slab-on-grade) atau pondasi telapak (spread footing) dapat digunakan. Hal ini juga membantu efisiensi biaya konstruksi.



Start

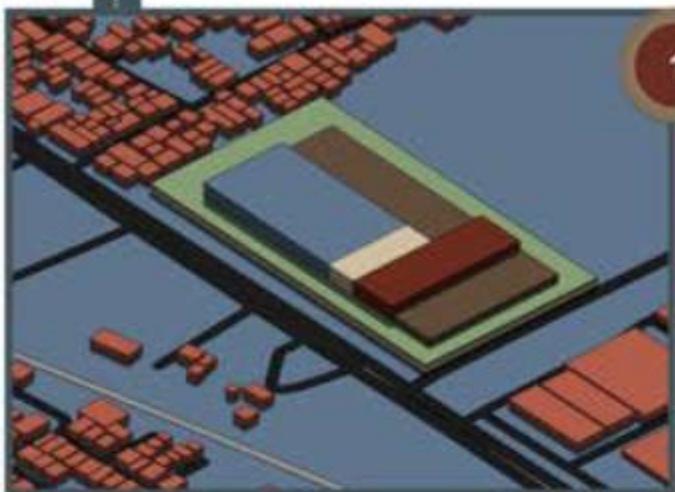


1

#### Penetapan Zona Awal

Proses pembentukan massa dimulai dengan pendekatan **zoning** berdasarkan potensi lahan, di mana batas maksimal area terbangun ditentukan untuk merespons peraturan dan konteks tapak. Zona diletakkan berdasarkan fungsi dasar dan orientasi tapak terhadap sirkulasi utama. Hal ini menjadi landasan dasar untuk menciptakan hierarki ruang dan memastikan efektivitas keterhubungan fungsi publik dan privat.

#### Adaptasi Fungsi dan Luasan

Massa kemudian mengalami transformasi untuk **menyesuaikan kebutuhan aktivitas di setiap zona**, baik dari segi ukuran, orientasi maupun kedekatannya dengan zona lain. Penempatan massa mempertimbangkan aksesibilitas antar ruang, keterpaduan fungsi, serta sirkulasi manusia dan barang. Konfigurasi bentuk menciptakan komposisi spasial yang dinamis, memperkuat karakter fungsi dan membuka kemungkinan koneksi antar elemen ruang secara fungsional dan visual.

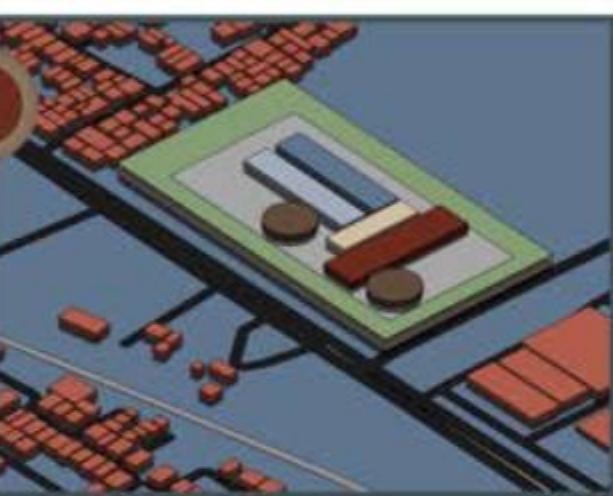

3

#### Artikulasi dan Integrasi

Tahap akhir menekankan pada **penegasan karakter massa dan relasi antar bangunan**, menciptakan bentuk arsitektural yang lebih ekspresif. Organisasi spasial mulai terlihat lebih kompleks namun tetap mempertahankan koneksi fungsional. Void dan solid mulai ditentukan secara strategis untuk mengatur pencahayaan alami, ventilasi silang, serta mengaktifkan ruang terbuka antar bangunan. Komposisi akhir ini memperlihatkan upaya menciptakan tatanan ruang yang inklusif, terarah, dan produktif.



## RESPON TERHADAP VEGETASI DAN LANSKAP

### RESPON TERHADAP TAPAK

#### ORIENTASI DAN SIRKULASI

Bangunan memanjang dari timur ke barat dengan akses masuk dari sisi tenggara dan akses keluar dari timur laut, memaksimalkan potensi alur pengunjung dari jalan utama dengan orientasi bangunan menghadap dua sisi arah yang berbeda menyesuaikan arah hadap lajur jalan. Serta Dua massa utama berorientasi pada pusat interkoneksi dengan void di tengah sebagai area aktif.

#### AREA PARKIR

Perletakkan area parkir di area sebelah barat tapak yang sejajar dengan akses masuk kendaraan ke dalam kawasan tapak dan agar tidak mengganggu aktivitas dalam kawasan.

### RESPON TERHADAP MATAHARI DAN ANGIN

#### MATAHARI

Bukaan difokuskan pada sisi utara dan selatan untuk meminimalisir panas langsung dari barat dan timur. Dengan menggunakan kaca yang kemudian memberikan kisi kayu untuk menyaring sinar matahari yang masuk ke bangunan.

#### BAYANGAN BENTUK

Bentuk melingkar membantu memberikan bayangan alami yang melindungi ruang luar. Terdapat atrium dan void di tengah bangunan untuk menciptakan sirkulasi silang alami. Serta membantu agar angin dari timur dan tenggara dapat masuk melalui zona hijau terbuka sebelum menyusup ke ruang dalam.

### RESPON TERHADAP STRUKTUR DAN MATERIAL

#### STRUKTUR

Struktur utama menggunakan sistem beton bertulang dengan balok melingkar dan kolom radial, dengan menggunakan pondasi bore pile karena kondisi tapak bangunan berada di tanah yang lembek / area persawahan.



#### ZONASI TANAMAN

Tanaman tinggi di perimeter (peneduh & buffer), semak dan rumput di tengah sebagai area terbuka.

#### TAMAN AKTIVITAS

Tersedia ruang hijau interaktif yang berperan sebagai titik temu antar pengguna, yang berada di tengah (void)bangunan

#### PENGHIJAUAN

Jalur pedestri dipadukan dengan vegetasi pengarah dan peneduh seperti pohon pule, tabebuya.



### FASAD DAN VISUAL

#### BENTUK FASAD

Terinspirasi dari koneksi sel syaraf (sinapsis), bentuknya dinamis, berulang dan saling terkoneksi. Menggunakan bukaan kaca besar memungkinkan pencahaayaan alami, namun dilindungi kisi atau secondary skin.



#### WARNA BANGUNAN

Warna netral dan natural (abu-abu, coklat tanah, putih) memberikan kesan organik dan ramah visual.



#### MATERIAL

Fasad dan dinding menggunakan kombinasi material ringan dan alami, seperti bata ekspos, kayu vertikal, dan kaca.





### SKEMA UTILITAS AIR BERSIH

PIPA DISTRIBUSI SUMBER

PIPA DISTRIBUSI KE BANGUNAN



### SKEMA UTILITAS AIR KOTOR (BLACK WATER)

PIPA PEMBUANGAN AIR KOTOR BANGUNAN

PIPA PEMBUANGAN AIR KOTOR KAWASAN





### SKEMA UTILITAS GREY WATER

PIPA PEMBUANGAN GREY WATER BANGUNAN

PIPA PEMBUANGAN GREY WATER KAWASAN

PIPA DISTRIBUSI AIR BERSIH KE BANGUNAN

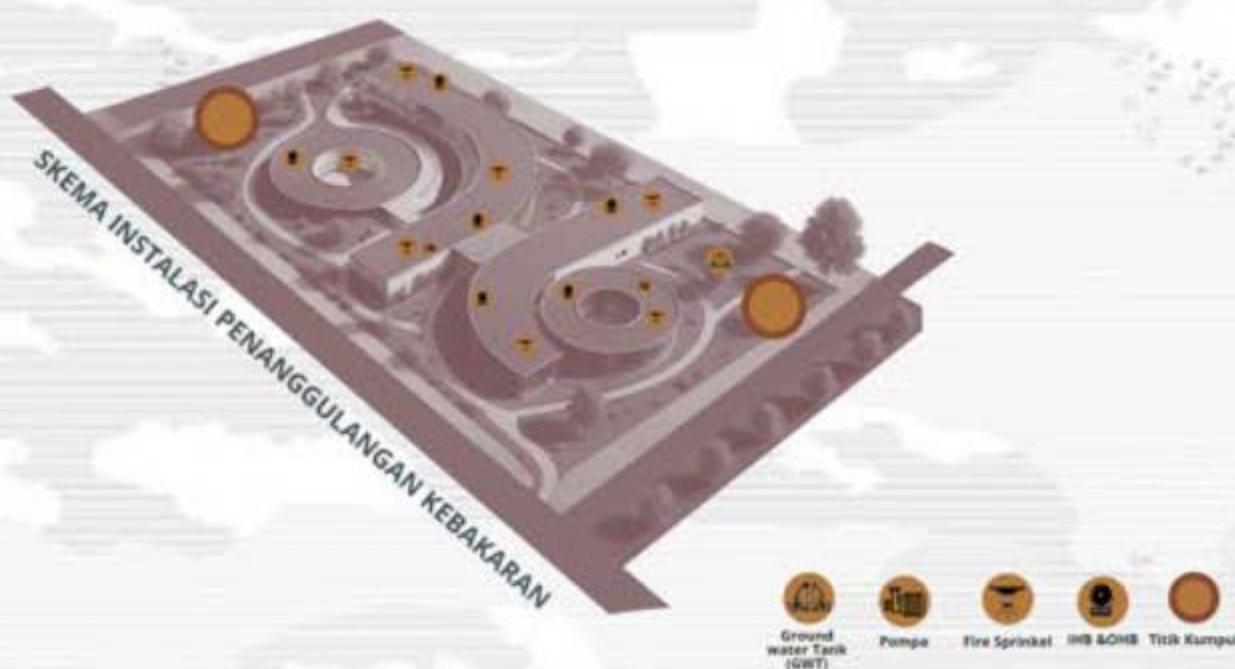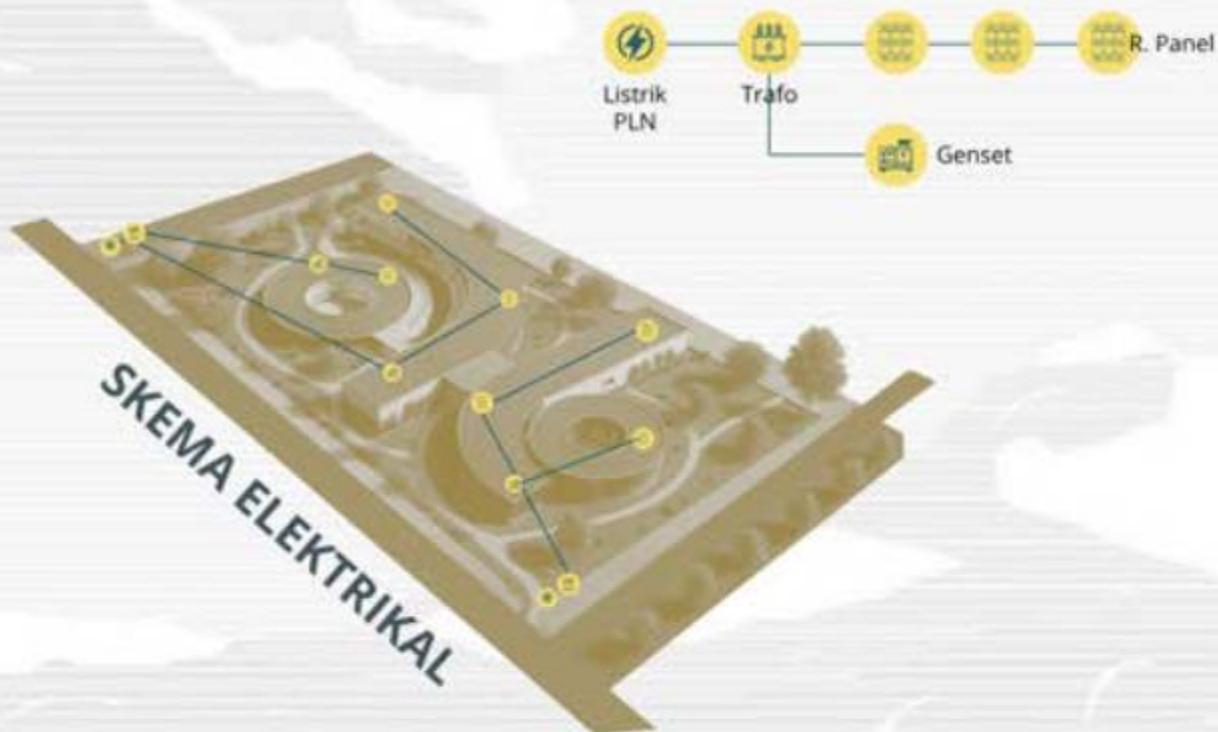

## LANDASAN KEISLAMAN

إِنَّ اللَّهَ لَا يُغَيِّرُ مَا بِقَوْمٍ حَتَّىٰ يُغَيِّرُوا مَا بِأَنفُسِهِمْ.....

"Sesungguhnya Allah tidak akan mengubah keadaan suatu kaum sampai mereka mengubah keadaan yang ada pada diri mereka sendiri."

*Tafsir Al-Muyassar / Kementerian Agama Saudi Arabia*

ayat ini menekankan bahwa perubahan dalam kehidupan sosial, ekonomi, dan spiritual dimulai dari kesadaran dan usaha internal suatu komunitas. Dalam konteks arsitektur, hal ini bermakna bahwa perancangan ruang seharusnya tidak hanya solutif secara fisik, tetapi juga menggerakkan perubahan mentalitas, pola pikir, dan budaya kerja masyarakat.

## PENDEKATAN


Catalyst Architecture  
menurut Balvociene & Zaleckis (2021)



## SYNAPSE

*"Catalyzing Connections, Empowering Productivity"*

konsep ini diterapkan untuk menciptakan ruang yang mampu menghubungkan (*catalyzing connections*) berbagai elemen masyarakat dan memberdayakan (*empowering productivity*) aktivitas kreatif dan produktif.

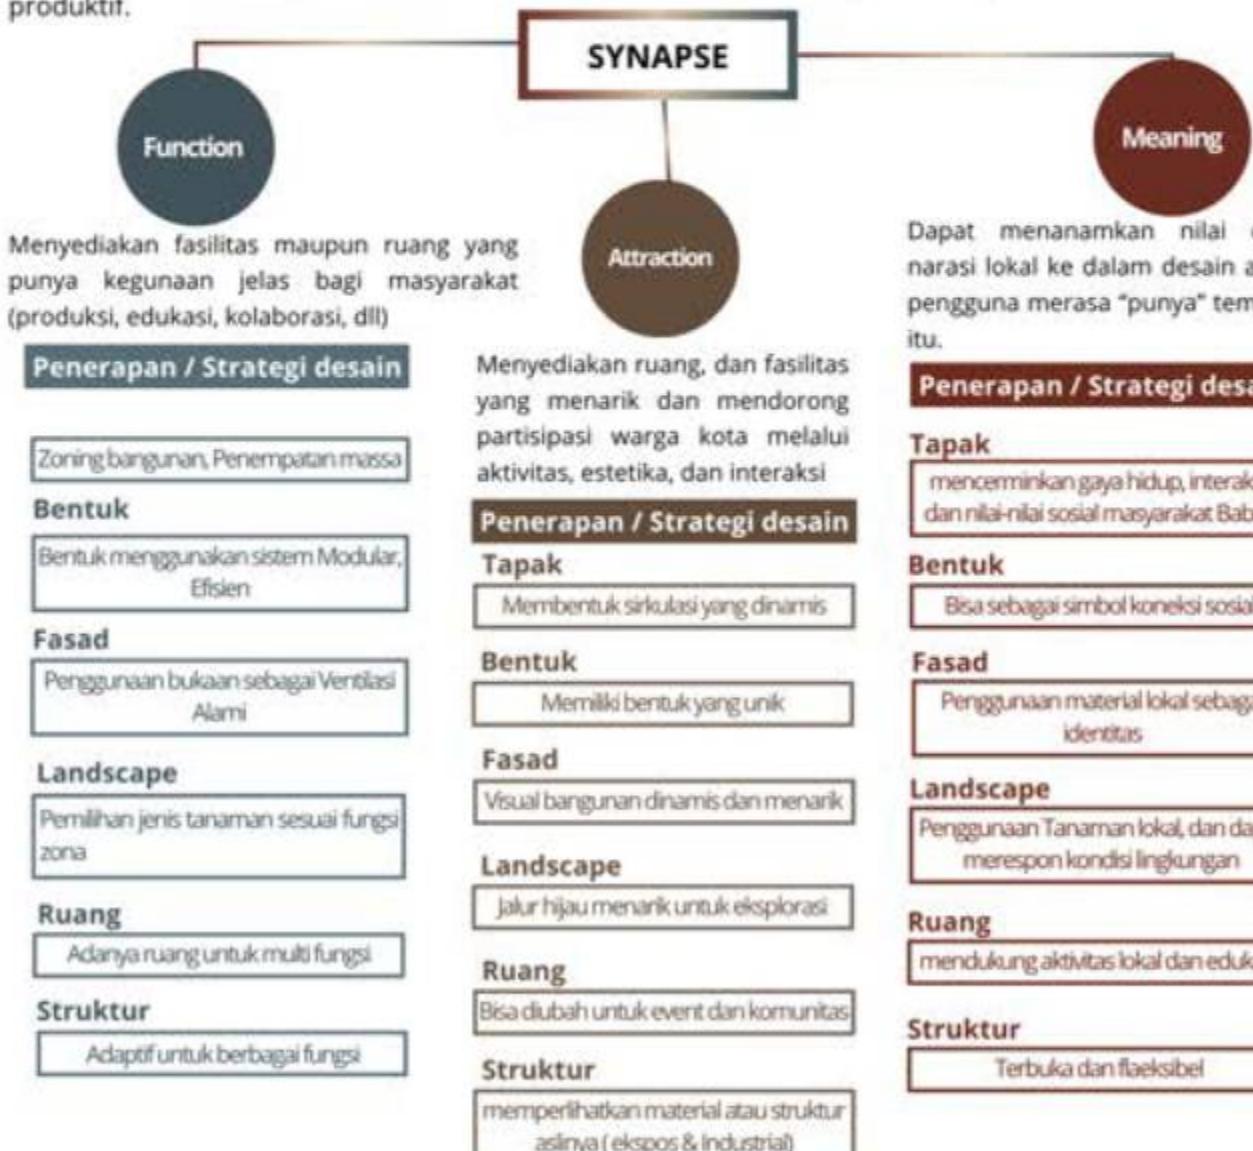

**Tapak**

Tapak dirancang dengan orientasi yang mengalir secara organik dari akses utama ke berbagai zona aktivitas. Elemen landscape dan hardscape mengalir mengikuti bentuk bangunan, menunjukkan konsep keberlanjutan relasi antar ruang terbuka dan tertutup. Jalan pedestrain dan ruang hijau saling menyatu untuk mendukung place-making yang aktif dan inklusif.

Tapak juga mengadopsi prinsip plaza sentral, ruang transisi terbuka yang berfungsi sebagai nodal point tempat berkumpul dan berinteraksi.

**Struktur**

Struktur menggunakan sistem rangka portal beton dan baja ringan lengkung, menyesuaikan dengan bentuk bangunan yang melengkung dan membulat. Penggunaan sistem modular untuk mempercepat konstruksi, serta memungkinkan fleksibilitas ruang dalam dan luar.

Struktur atap mengikuti bentuk spiral atau kurva sinaptik untuk mendukung pencahayaan alami dan sirkulasi udara.

**Bentuk**

Bentuk bangunan menyerupai sinapsis—melengkung, saling menyambung, dan menyatu secara fungsional. Ini menciptakan ruang-ruang transisi yang alami, non-linear, dan fleksibel, mendukung interaksi pengguna yang kreatif dan spontan.

Bentuk spiral dan sirkular menunjukkan konsep interkoneksi dan kesinambungan proses berpikir dan berkarya. Konsep ini memperkuat fungsi bangunan sebagai inkubator ide-ide baru yang terus berkembang, sesuai dengan semangat arsitektur katalis.

**Material**

- Struktur utama:** Beton bertulang dengan finishing ekspos untuk menonjolkan kesan industrial modern.
- Atap:** Metal roofing atau zincalume melengkung, tahan cuaca dan memperkuat bentuk futuristik.
- Dinding:** Kombinasi bata ekspos, panel GRC, dan kaca low-e untuk kenyamanan termal.
- Lantai:** Conblock outdoor untuk jalur pejalan kaki, serta parket/epoxy/resin di interior.

Material dipilih berdasarkan prinsip keberlanjutan (sustainable material) dan kemudahan pemeliharaan (low maintenance).

**Fasad**

Fasad mencerminkan pola neural pathway, berupa garis-garis curva, bukaan organik, dan permainan tekstur yang dinamis. Elemen fasad bukan hanya estetis tapi juga responsif terhadap iklim — menggunakan sun shading, kisi-kisi kayu, dan vegetasi vertikal untuk kenyamanan termal.

**Integrasi antara fasad dan ruang luar** menghasilkan efek blurred boundary, mendukung konsep keterbukaan dalam catalyst architecture.

**Vegetasi**

Vegetasi ditempatkan strategis sebagai elemen pelindung, peneduh, dan pembentuk ruang sosial:

- Pohon besar untuk peneduh area plaza dan sirkulasi utama.
- Semak dan tanaman bunga sebagai elemen estetika dan pembatas area.
- Vegetasi aktif seperti vertical garden dan green roof di area semi publik sebagai simbol keberlanjutan dan edukasi ekologis.

**Integrasi Synapse + Catalyst Architecture**

- Function:** Bangunan terbagi dalam zona produktif (studio, workshop), edukatif (kelas, ruang diskusi), dan sosial (kafe, plaza) yang terhubung tanpa batas kaku.
- Meaning:** Representasi visual sinapsis memperkuat makna sebagai tempat kolaborasi ide dan pertukaran nilai.
- Attraction:** Bentuk ikonik dan alur ruang yang tak biasa menciptakan daya tarik visual dan pengalaman ruang yang unik.

Bangunan bukan hanya wadah, tetapi pemicu transformasi sosial dan ekonomi masyarakat sekitar.

# SEBELUM PENGELOLAAN MASSA


Sirkulasi akses tapak terletak di area pojok (batas pinggiran tapak) dan akses meluk liuk, menjadi faktor kurangnya kemuadian dalam mengakses tapak

Area lanskap masih belum terdesain sesuai dengan respon dari area sekitar tapak




menyababkan kurangnya efisien pembedaan jalur antar kendaraan, dan menjadikan minimnya lahan parkir yg dibutuhkan

Orientasi hadap bangunan yang berlawanan, sehingga kurang jelas tujuan arah hadapnya (untuk menarik pengunjung)

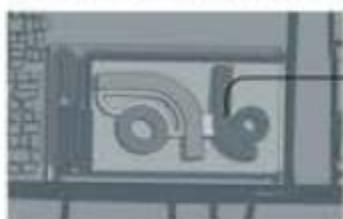

Zona bangunan hanya dipertimbangkan dari kemudahan akses dari respon aktivitas masyarakat pada umumnya

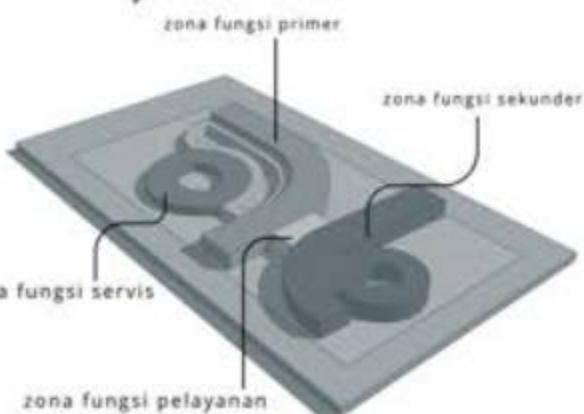

Konektivitas antar ruangan yang hanya berdasarkan pembagian zona fungsi utama bangunan, belum mempertimbangkan kemudahan untuk mengakses antar ruangan yang ada.

sirkulasi pada tapak mempertimbangkan kemudahan akses dari jalan raya, serta membedakan jalur tiap kendaraan, dan kebutuhan dalam menurunkan penumpang, dan memperhatikan kemudahan akses keluar masuk tapak tanpa mengganggu aktivitas dalam tapak



Akses kendaraan dari jalan utama diarahkan ke area basement, dengan jalur keluar berada di belakang bangunan



Pengelolaan lanskap selain dari respon area tapak, juga di desain dengan bentuk yang menyesuaikan dengan anatomi bangunan



orientasi hadap bangunan yang mempertimbangkan dari target respon pengguna untuk mengakses ke area tapak




bangunan menghadap ke arah barat (target : pengunjung dari arah jalan barat)

Zoning area pada bangunan juga mempertimbangkan potensi untuk menciptakan produktivitas tanpa menganggu fungsi utama aktivitas bangunan

pertimbangan perletakan zona olahraga, dan plaza yang menjadi pusat berkumpulnya masyarakat



bangunan menghadap ke arah barat (target : pengunjung dari arah jalan timur)

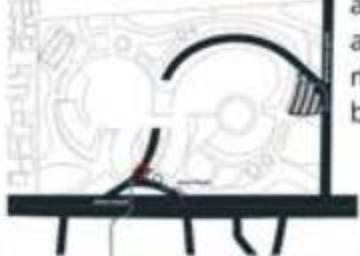**SIRKULASI**

Akses masuk area tapak menyesuaikan dengan akses jalan utama

akses keluar parkir berada di area samping tapak dan memiliki akses keluar yang berbeda dengan jalur drop off

hal ini dilakukan untuk menghindari kemacetan pada kawasan tapak

**LAPANGAN**

perletakkan lapangan pada area yang terpisah dari kerumunan dan akses kendaraan untuk keselamatan pengguna

**AKSESIBILITAS**

(DALAM TAPAK)



Memastikan akses dalam bangunan dapat dinjangkau untuk memudahkan akses dari bangunan satu ke bangunan lainnya untuk dapat mengakses semua fasilitas yang ada di sekitar bangunan

**VIEW**

Orientasi bangunan menghadap ke arah kanan dan kiri mengikuti arus lajur jalan raya, bertujuan sebagai pemikat pengunjung (wisatawan) yang lewat pada sekitar kawasan bangunan


**HALTE**

sebagai fasilitas yang merespon aktivitas sekitar dengan perletakkan di area kanan tapak yang bersebelahan dengan bangunan pasar

## VEGETASI

penempatan vegetasi peneduh pada sekitar area lapangan, agar kondisi sekitar tidak terkena panas yang menyengat akibat iklim setempat

Zoning perletakan vegetasi peneduh pada tapak

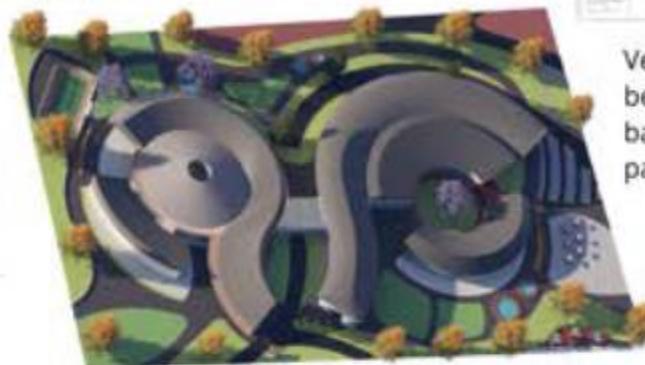

Zoning perletakan vegetasi pemikat visual pada tapak



Vegetasi pemikat visual berada di dekat bangunan sebagai visual pada area bangunan

Zoning perletakan vegetasi pengarah pada tapak



vegetasi pengarah berada mengelilingi area tapak sebagai penanda arus sirkulasi pada area tapak

## AREA PARKIR


parkir khusus motor



pembedaan antar kendaraan beserta akses masuk pada tapak, untuk kemudahan akses dan parkir

penempatan plaza pada area tepi jalan skeunder dan dekat dengan area parkir untuk kemudahan pengunjung mengaksesnya



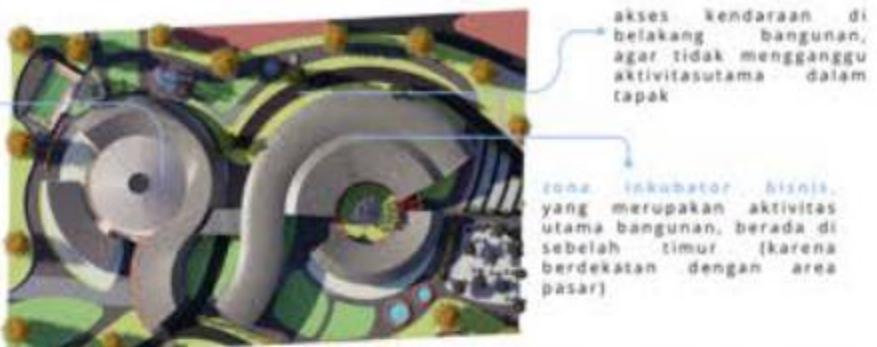


**Green Space** Area hijau difungsikan tidak hanya sebagai estetika tetapi juga untuk edukasi dan sumber pangan komunitas.



Penyediaan area fasilitas olahraga yang difungsikan untuk masyarakat sekitar untuk memenuhi kebutuhan aktivitas di area sekitar tapak.

**Orientasi hadap bangunan** → Memiliki 2 orientasi hadap bangunan (timur dan barat) dengan tujuan agar bangunan dapat dilihat dari 2 arah yang berbeda (menyesuaikan jalur utama pada tapak) untuk menarik pengunjung dari luar kota.

**zonasi bentuk lanskap**, membedakan antara aktivitas utama pada tapak, dengan lokasi aktivitas pendukung untuk menyesuaikan letak fasilitas yang dibutuhkan dengan mempertimbangkan kebiasaan aktivitas masyarakat pada umumnya di area sekitar tapak

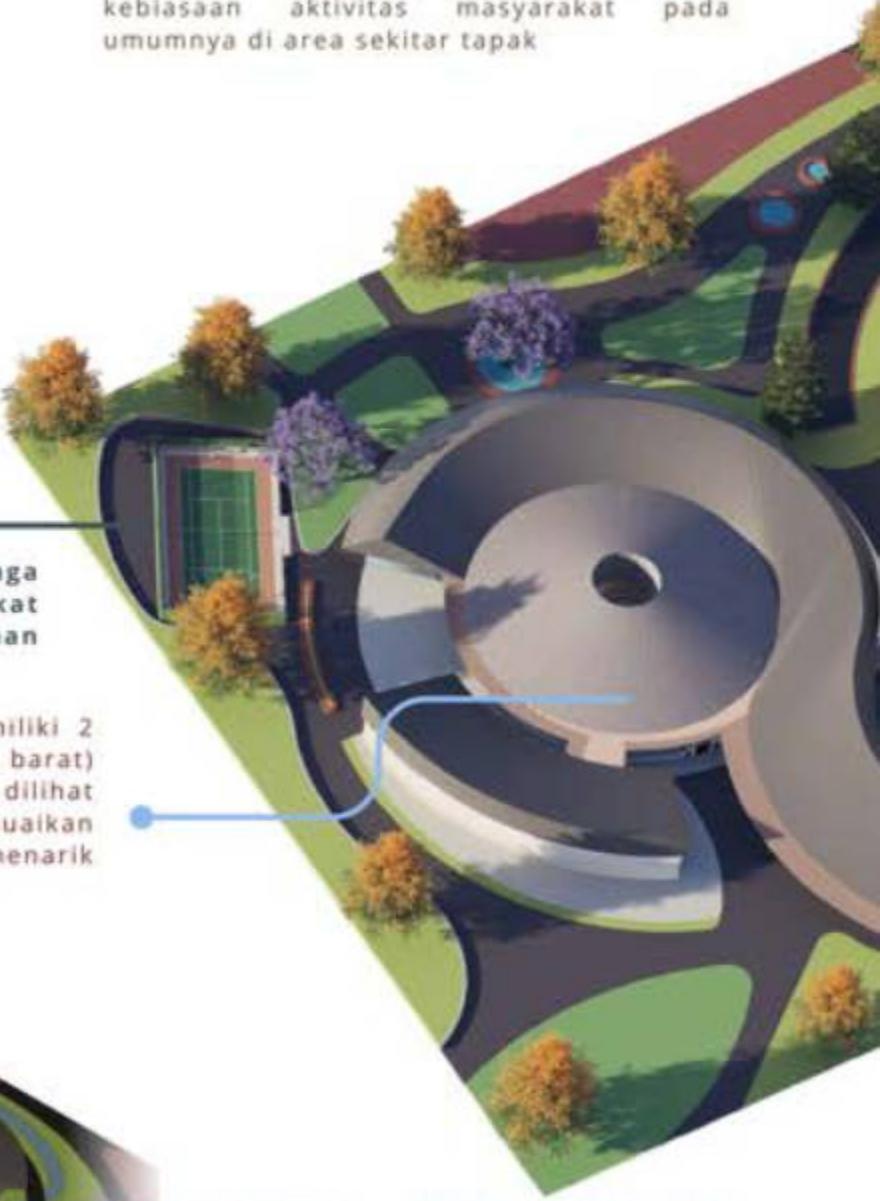


**Konektivitas dengan Lingkungan Sekitar** → Membangun akses yang mudah dijangkau dari jalan utama dan fasilitas umum di area sekitar tapak, agar akses mudah sehingga masyarakat tidak enggan untuk berkunjung.

**Desain Sirkulasi** → Jalur pedestrian yang menghubungkan setiap zona dengan pathway interaktif, serta area sosial seperti outdoor plaza dan area olahraga yang menyatu dengan lanskap bangunan.



parkir khusus motor

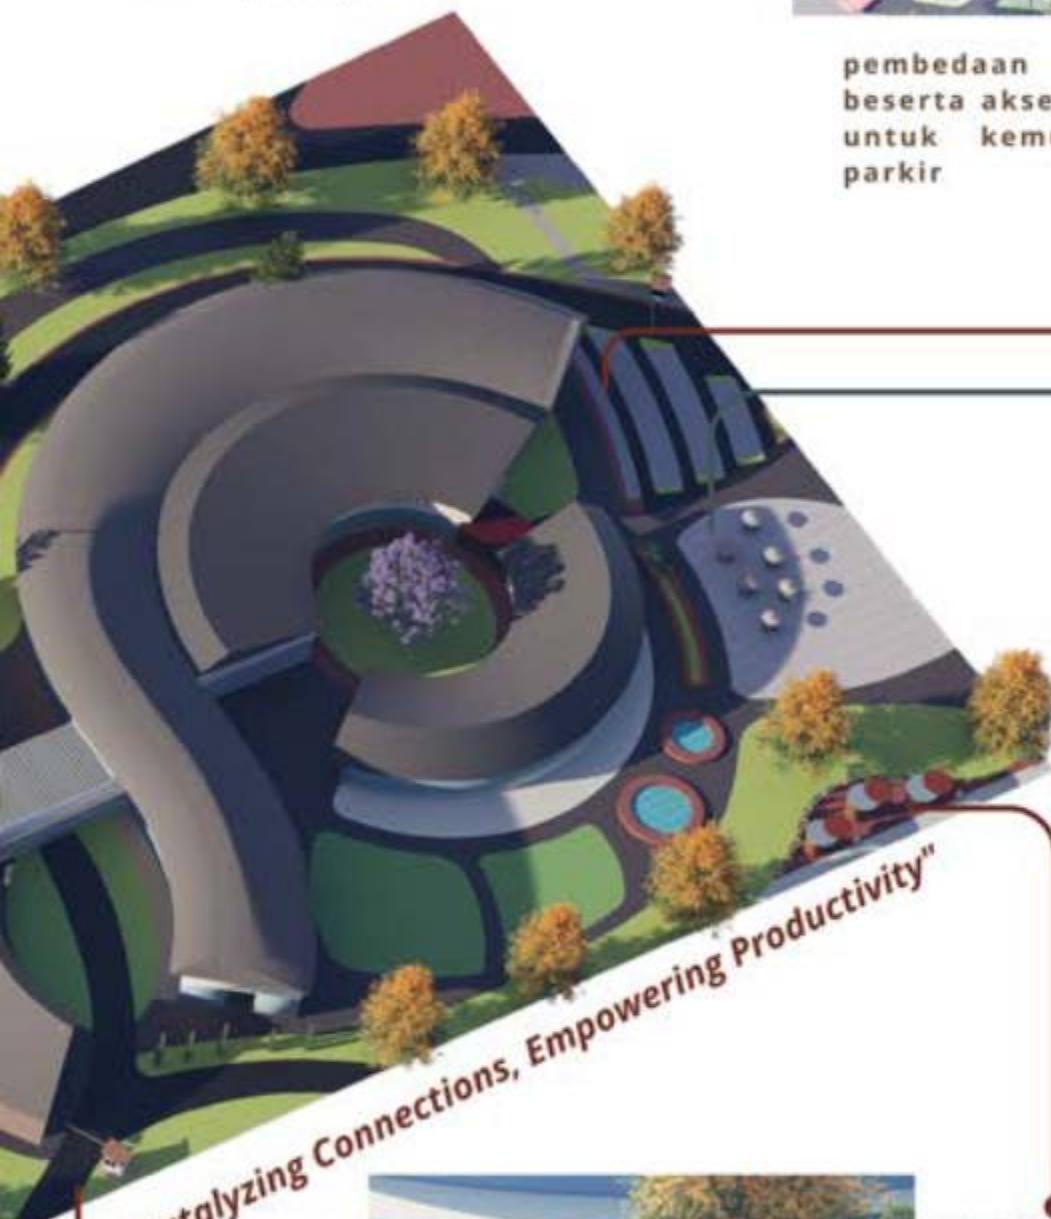

pembedaan antar kendaraan beserta akses masuk pada tapak, untuk kemudahan akses dan parkir

area plaza pada sekitar tapak selain digunakan untuk area terbuka untuk menikmati makanan yg ada juga digunakan sebagai area berkumpul untuk masyarakat sekitar



area plaza




menyediakan fasilitas → menambahkan fasilitas halte sebagai respon aktivitas masyarakat sekitar, posisinya berdekatan dengan pusat aktivitas masyarakat pada umumnya menyesuaikan agar mudah dijangkau oleh masyarakat sekitar

**Desain Modular & Expandable**

Struktur bangunan menggunakan sistem modular sehingga ruang dapat diubah sesuai kebutuhan tanpa mengganggu bangunan utama.

Bentuk atap menyesuaikan bangunan disekitarnya, namun terdapat modifikasi kemiriangan di tiap sisinya, untuk menjadi karakteristik pada bangunan

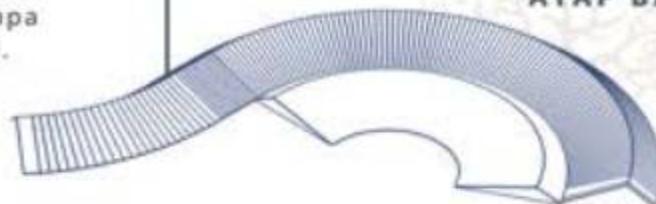
**ATAP BANGUNAN LANTAI 2**

**Multi-Level Space → Pemanfaatan ruang vertikal untuk mendukung fleksibilitas penggunaan**


**DENAH RUANGAN LANTAI 2****ATAP BANGUNAN LANTAI 1****ATAP BANGUNAN LANTAI 1**

ruang transisi yang berada di area tengah bangunan, sebagai penghubung antara aktivitas di zona edukasi, dan zona inkubator bisnis


**Creative Market & Showcase Space → Area yang berfungsi sebagai tempat pameran dan penjualan produk kreatif dari komunitas lokal, tersedia juga area terbuka untuk menunjang aktivitas gabungan dari zona edukasi dan zona inkubator bisnis**

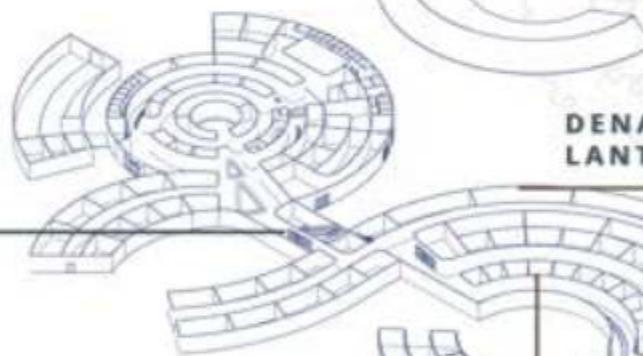**DENAH RUANGAN LANTAI 1**

**Ekosistem Kolaboratif**  
Menciptakan lingkungan yang mendorong interaksi antara seniman, desainer, pengusaha, dan komunitas lokal melalui event, workshop, dan pameran rutin.

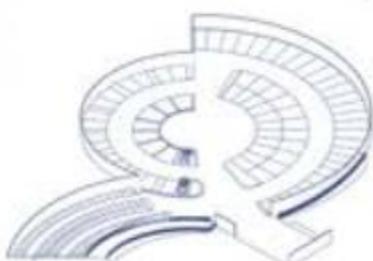**area creative market****DENAH BASEMENT**

**Zonasi Berdasarkan Interaksi →**  
Pembagian area dengan konsep high-intensity & low-intensity zones, memastikan aktivitas yang lebih tenang seperti riset dan desain tidak terganggu oleh zona produksi atau interaksi publik kreatif dari komunitas lokal.

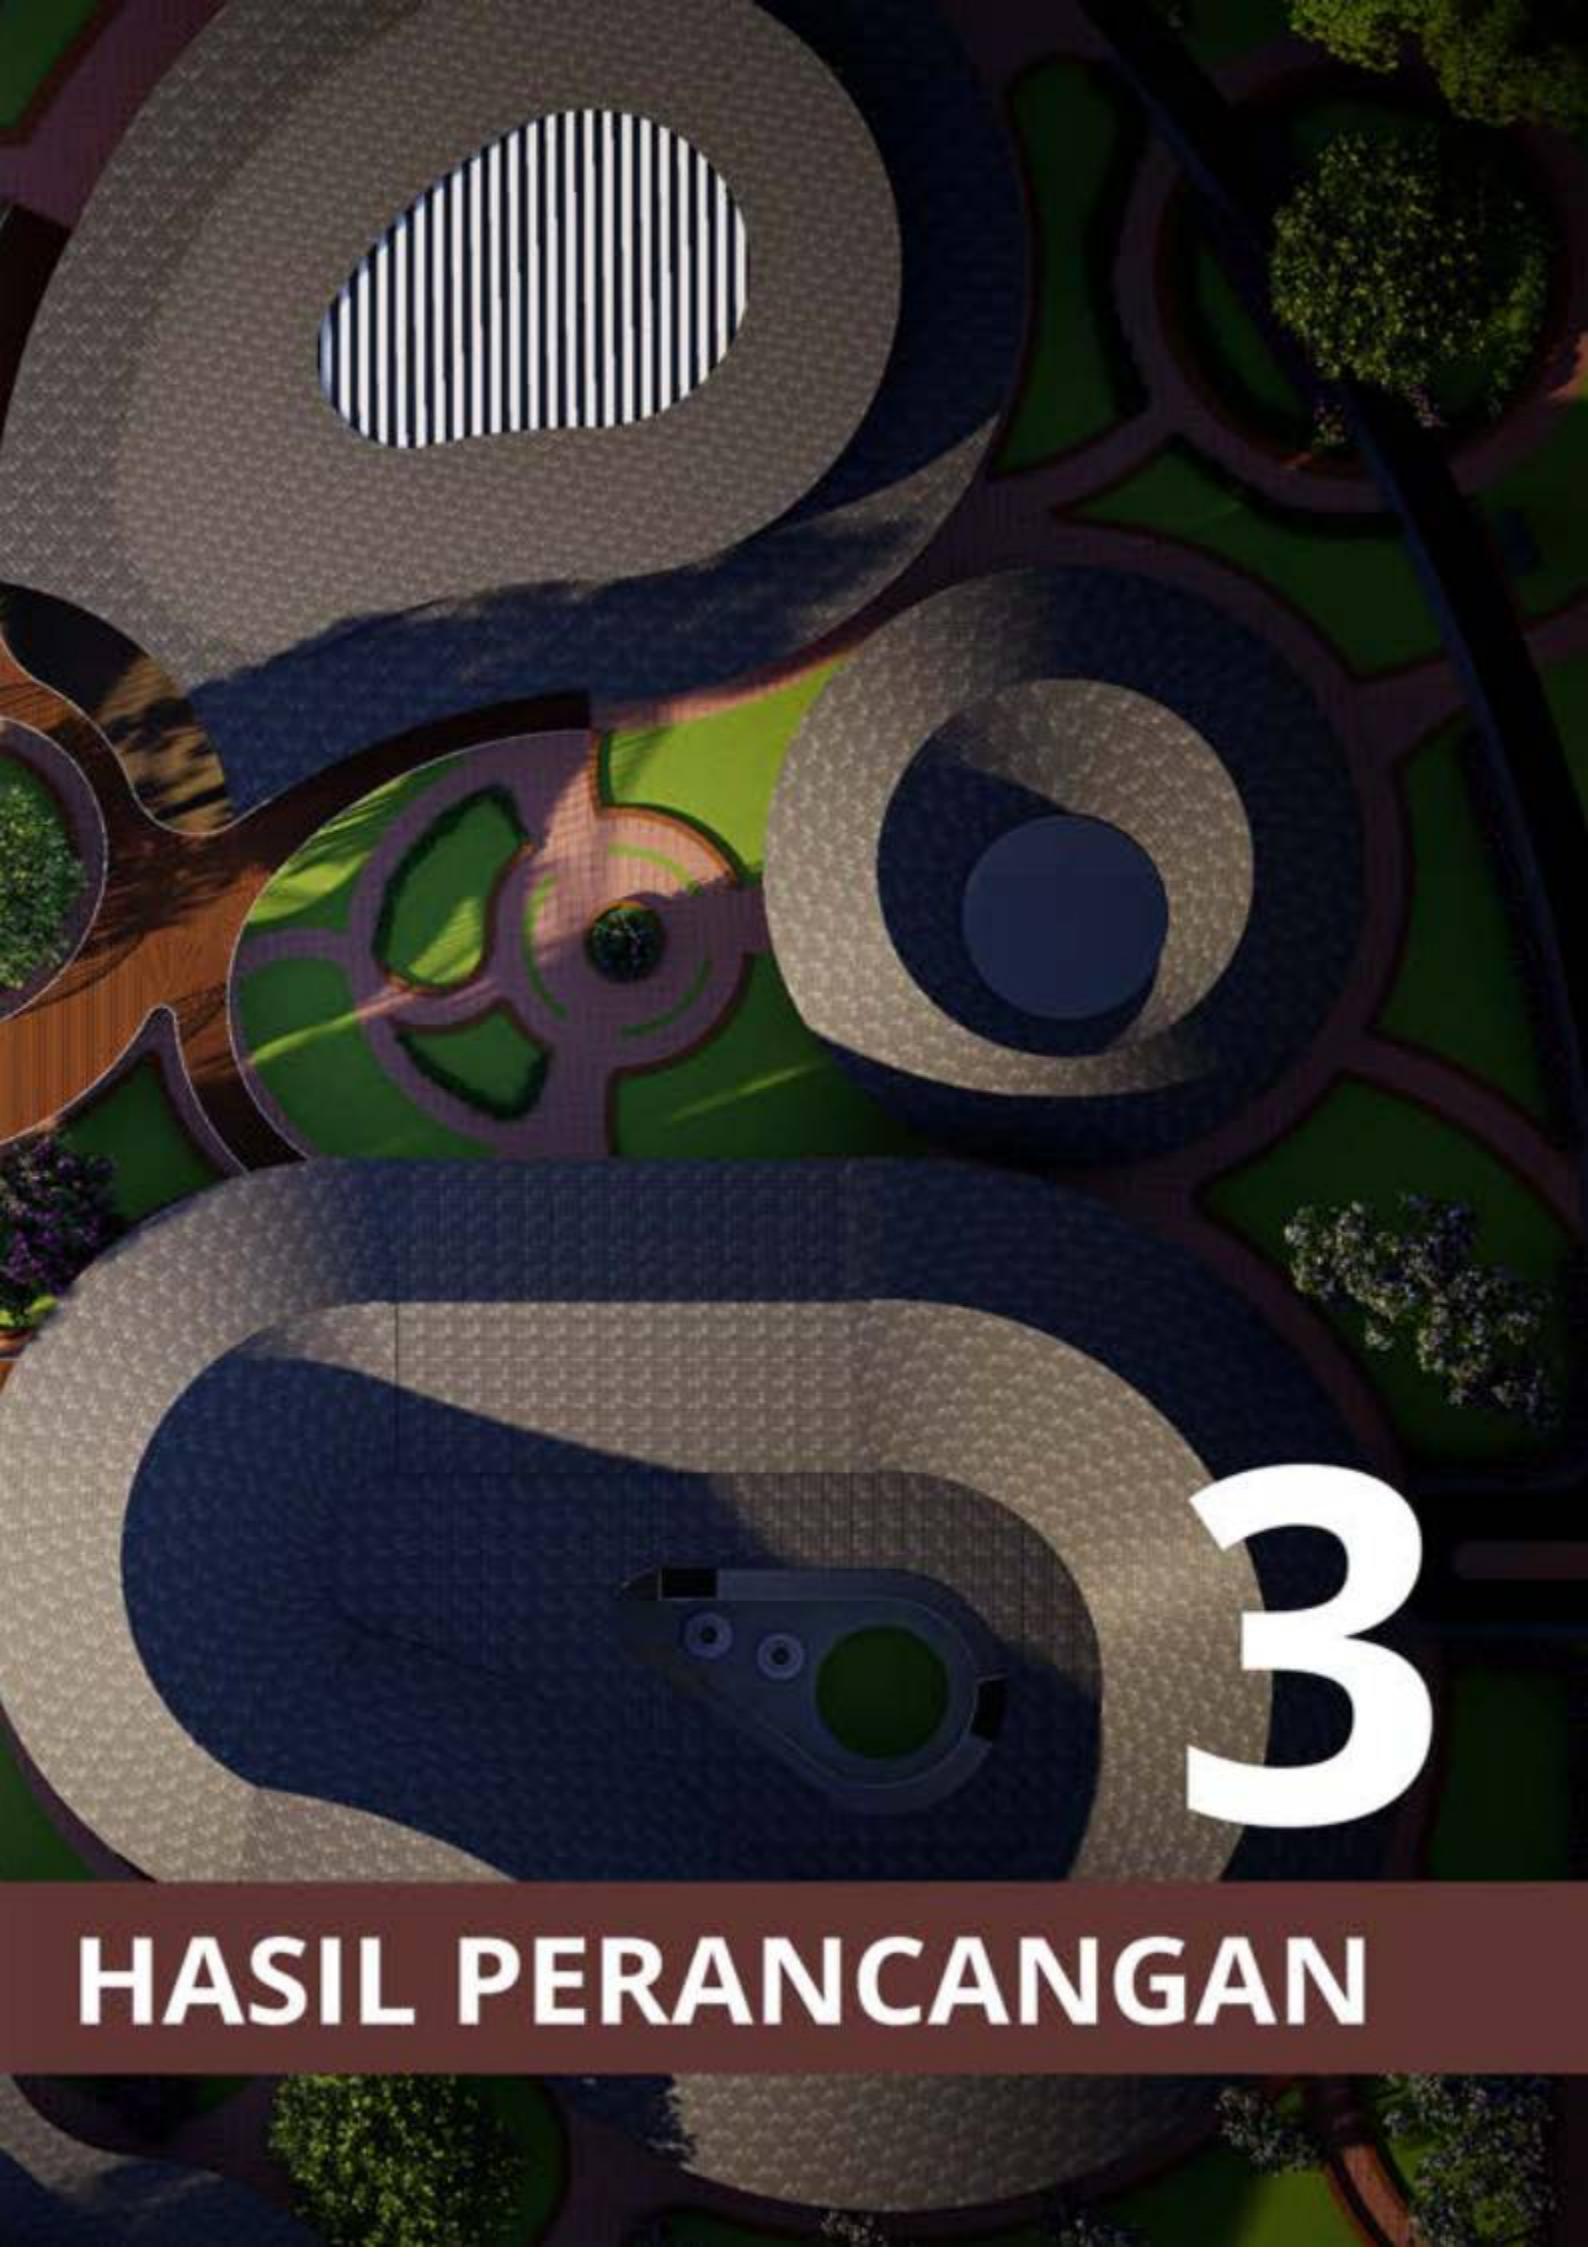

3

# HASIL PERANCANGAN

# KONFIRMASI HASIL PERANCANGAN

Dalam perancangan Creative industry dari awal hingga akhir mengalami 3 kali perubahan pola tatanan massa

## RANCANGAN PERTAMA TATANAN MASA




Pola tatanan massa hanya menjadi 1 massa, memiliki 2 orientasi hadap bangunan menghadap ke akses jalan, perletakan zona inkubator bisnis berdekatan dengan zona creative retail, yang kemudian terdapat lorong sebagai penghubung dengan zona education dan masjid, perletakan di sesuaikan berdasarkan hasil analisis fungsi bangunan

## ALASAN PERUBAHAN

Penempatan zona inkubator dirasa kurang tepat karena berada di area paling belakang, sehingga menjadikannya sebagai zona sekunder. Hal ini mengakibatkan bangunan dengan fungsi pendukung atau servis justru lebih mudah diakses dibandingkan bangunan utama yang seharusnya menjadi fokus utama kawasan.

## RANCANGAN KEDUA TATANAN MASA

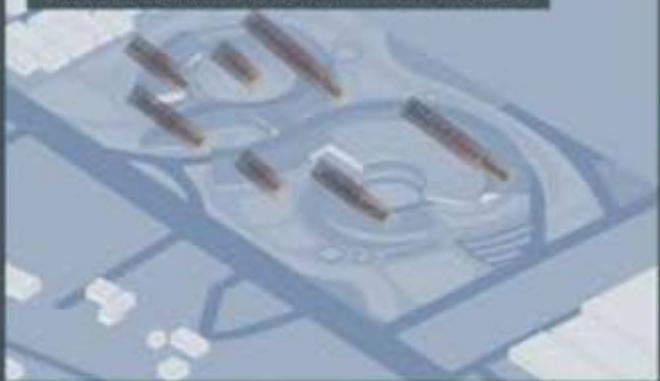


Tapak dirancang dengan satu massa bangunan utama yang dilengkapi lorong penghubung antar zona fungsi. Orientasi bangunan menghadap ke arah jalan utama, dengan penempatan bangunan inkubator bisnis di area yang mudah diakses oleh pengunjung. Sementara itu, masjid ditempatkan dengan memperhatikan posisi arah kiblat agar sesuai secara fungsional maupun spiritual.

## ALASAN PERUBAHAN

Adanya dua orientasi bangunan sebagai elemen welcoming justru menimbulkan kebingungan bagi pengunjung dalam menentukan arah tujuan. Selain itu, bangunan utama belum menjadi titik fokus (point of view) karena posisinya tidak langsung terlihat atau mudah diakses saat pengunjung pertama kali datang ke kawasan.

## RANCANGAN KETIGA TATANAN MASSA

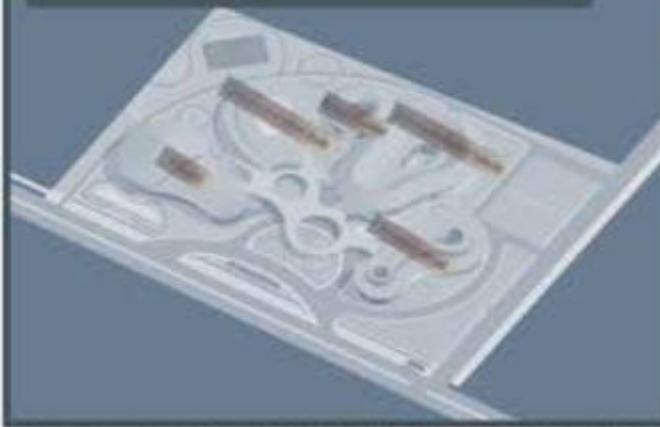

Tata massa dibagi menjadi lima bagian berdasarkan fungsi, dengan orientasi mengarah ke tengah area yang difungsikan sebagai plaza—sebagai titik fokus visual (point of view) dari keseluruhan komposisi bangunan. Pola ini dirancang untuk mengarahkan alur sirkulasi pengunjung menuju bangunan utama, yang kemudian dikelilingi oleh massa bangunan lainnya yang berfungsi sebagai zona sekunder, servis, dan penunjang.

## ALASAN PERUBAHAN

Pemecahan massa bangunan juga merupakan respons terhadap kebutuhan untuk mengurangi potensi kerumunan antar aktivitas bangunan, sekaligus mempermudah pengunjung dalam memahami aksesibilitas kawasan dan mengenali fungsi masing-masing bangunan. Zona utama, yaitu inkubator bisnis, ditempatkan di area tengah sebagai pusat orientasi, sementara zona Education Hub dan Amfiteater berada di sisi sekitarnya untuk mendukung fungsi edukatif dan interaktif. Di sisi luar, bangunan Creative Retail dan masjid diletakkan di area tepi tapak agar lebih mudah diakses pengunjung, mengingat kedua fungsi tersebut memiliki tingkat intensitas aktivitas yang tinggi.

## ORGANISASI ZONA PADA TAPAK

konsep synapse

**FUCTION**

Zona Inkubator diletakkan pada area tengah tapak bertujuan sebagai penanda bahwa itu zona utama yang kemudian dikelilingi oleh zona-zona fungsi sekunder sebagai pemicu aktivitas.


konsep synapse

**MEANING**

Zona Penunjang diletakkan pada area tepi tapak untuk kemudahan akses pengunjung mengakses fasilitas yang ada, seperti masjid berada di tepi jalan raya untuk menarik pengunjung ketika mencari tempat ibadah

**ZONA EDUKASI**

Sebagai area fasilitas edukasi dengan target utama adalah pelajar, di zona ini terdapat gedung education dan ampitheater

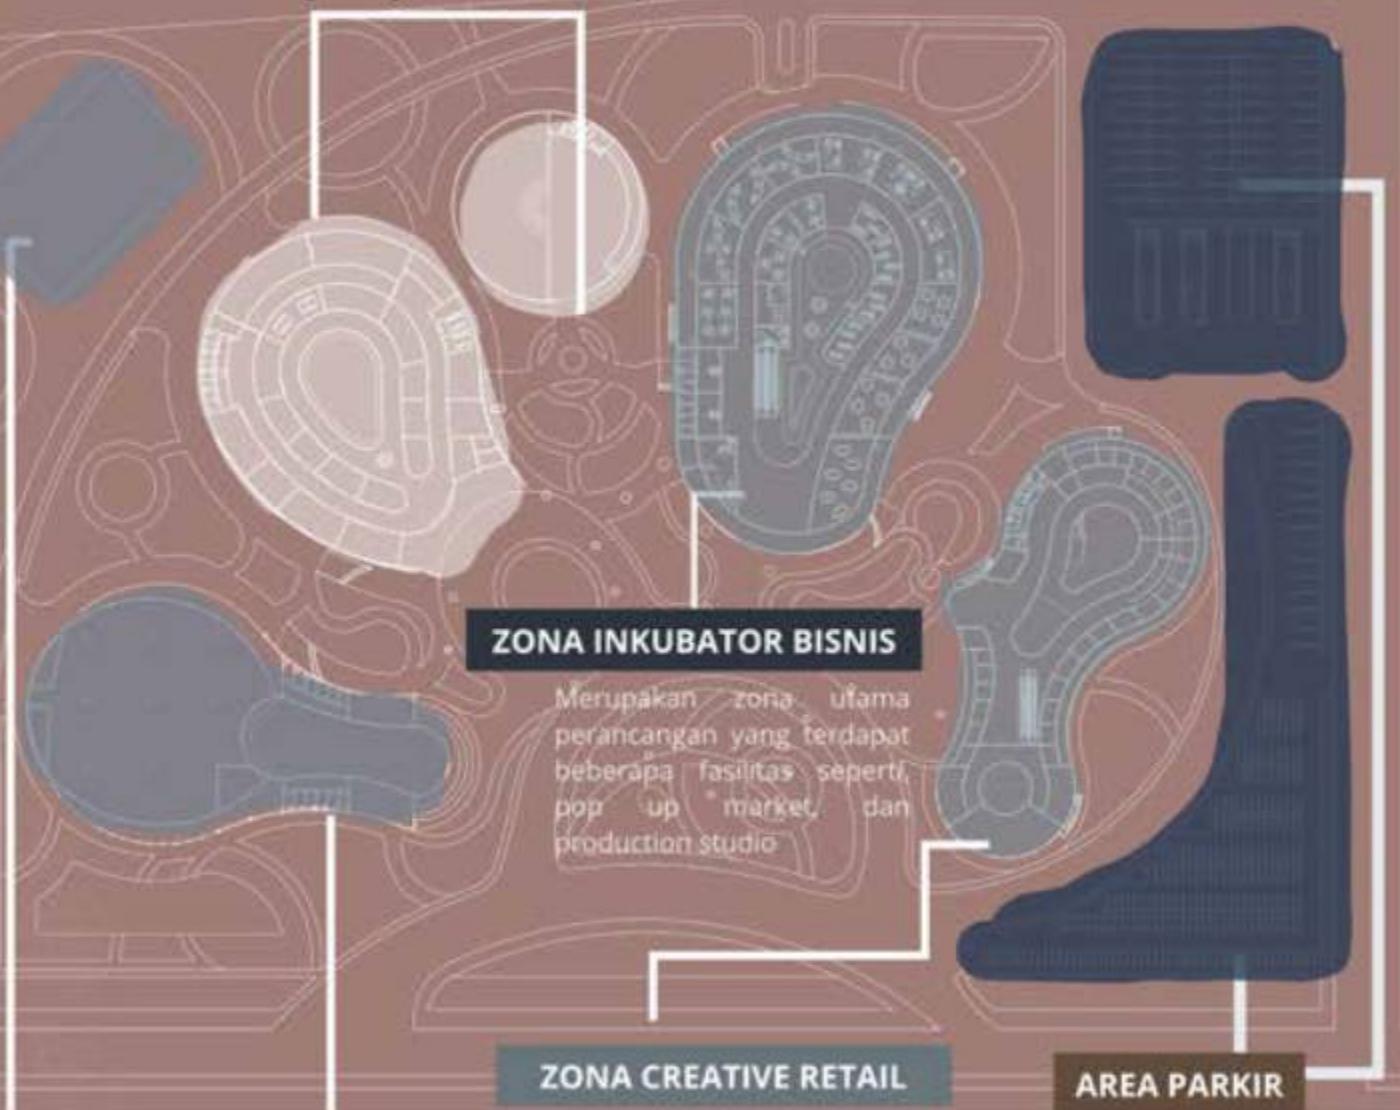**ZONA PENUNJANG**


Sebagai area fasilitas publik meliputi masjid dan lapangan, sebagai bentuk wadah fasilitas kebiasaan masyarakat sekitar

Merupakan zona sekunder pada perancangan yang terdiri dari retail2 yang meawwadahi aktivitas jual beli dan pengembangan UMKM babat

Tepat berada di samping jalan akses utama ke area tapak, untuk memudahkan pengunjung mengakses area tapak

## AKSESIBILITAS


Membedakan akses antara kendaraan umum dan kendaraan servis memasuki area tapak.

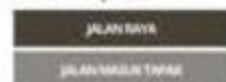

**kONSEP SYNAPSE**  
**FUNTION**

Aksesibilitas tinggi: Terdapat drop-off area, halte bus, parkir luas untuk kendaraan pribadi dan umum—memudahkan mobilitas pengunjung dan pelaku usaha.

## TRANSFORMASI BENTUK MASSA

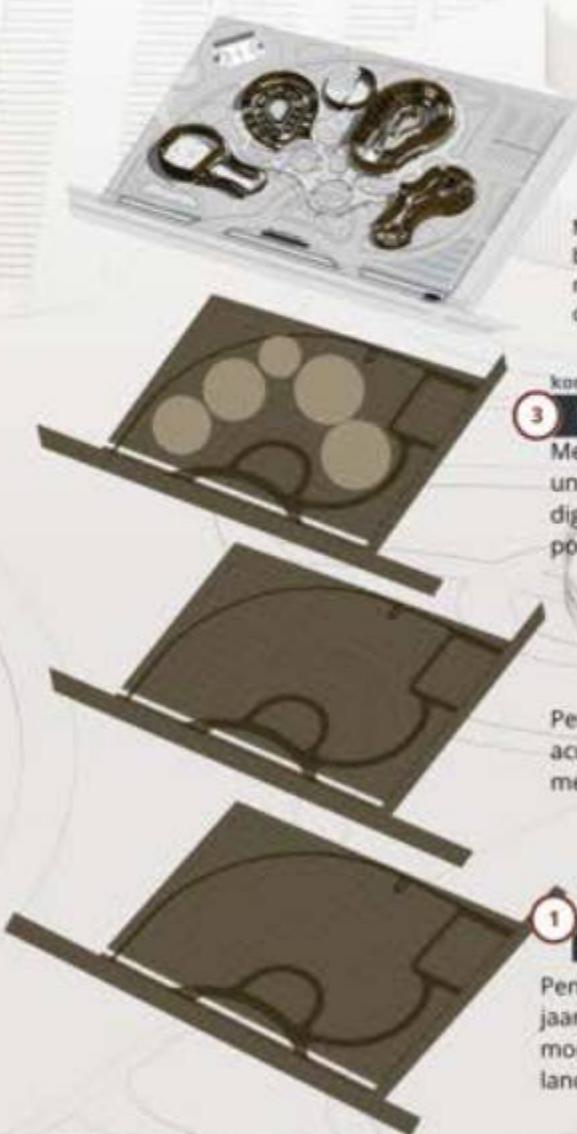

**1 konsep synapse**  
**FUNTION**

Pemberian Grid horizontal dan vertical dengan jarak 10m pada tapak sebagai acuan pola modular untuk bentuk massa bangunan landscape dan bangunan

**2 konsep synapse**  
**ATTRACTION**


Penambahan grid pola radial sebagai acuan bentuk awal untuk menghasilkan bentuk yang dinamis

**3 konsep synapse**  
**FUNTION**

Memposisikan acuan (bentuk lingkaran) untuk penempatan massa yang akan digunakan serta menyesuaikan dengan pola grid yang ada

**4 konsep synapse**  
**ATTRACTION**

Membuat bentuk acuan lingkaran ke bentuk yang lebih dinamis dan menyatu dengan landscape dan dapat menciptakan ilusi gerakan .

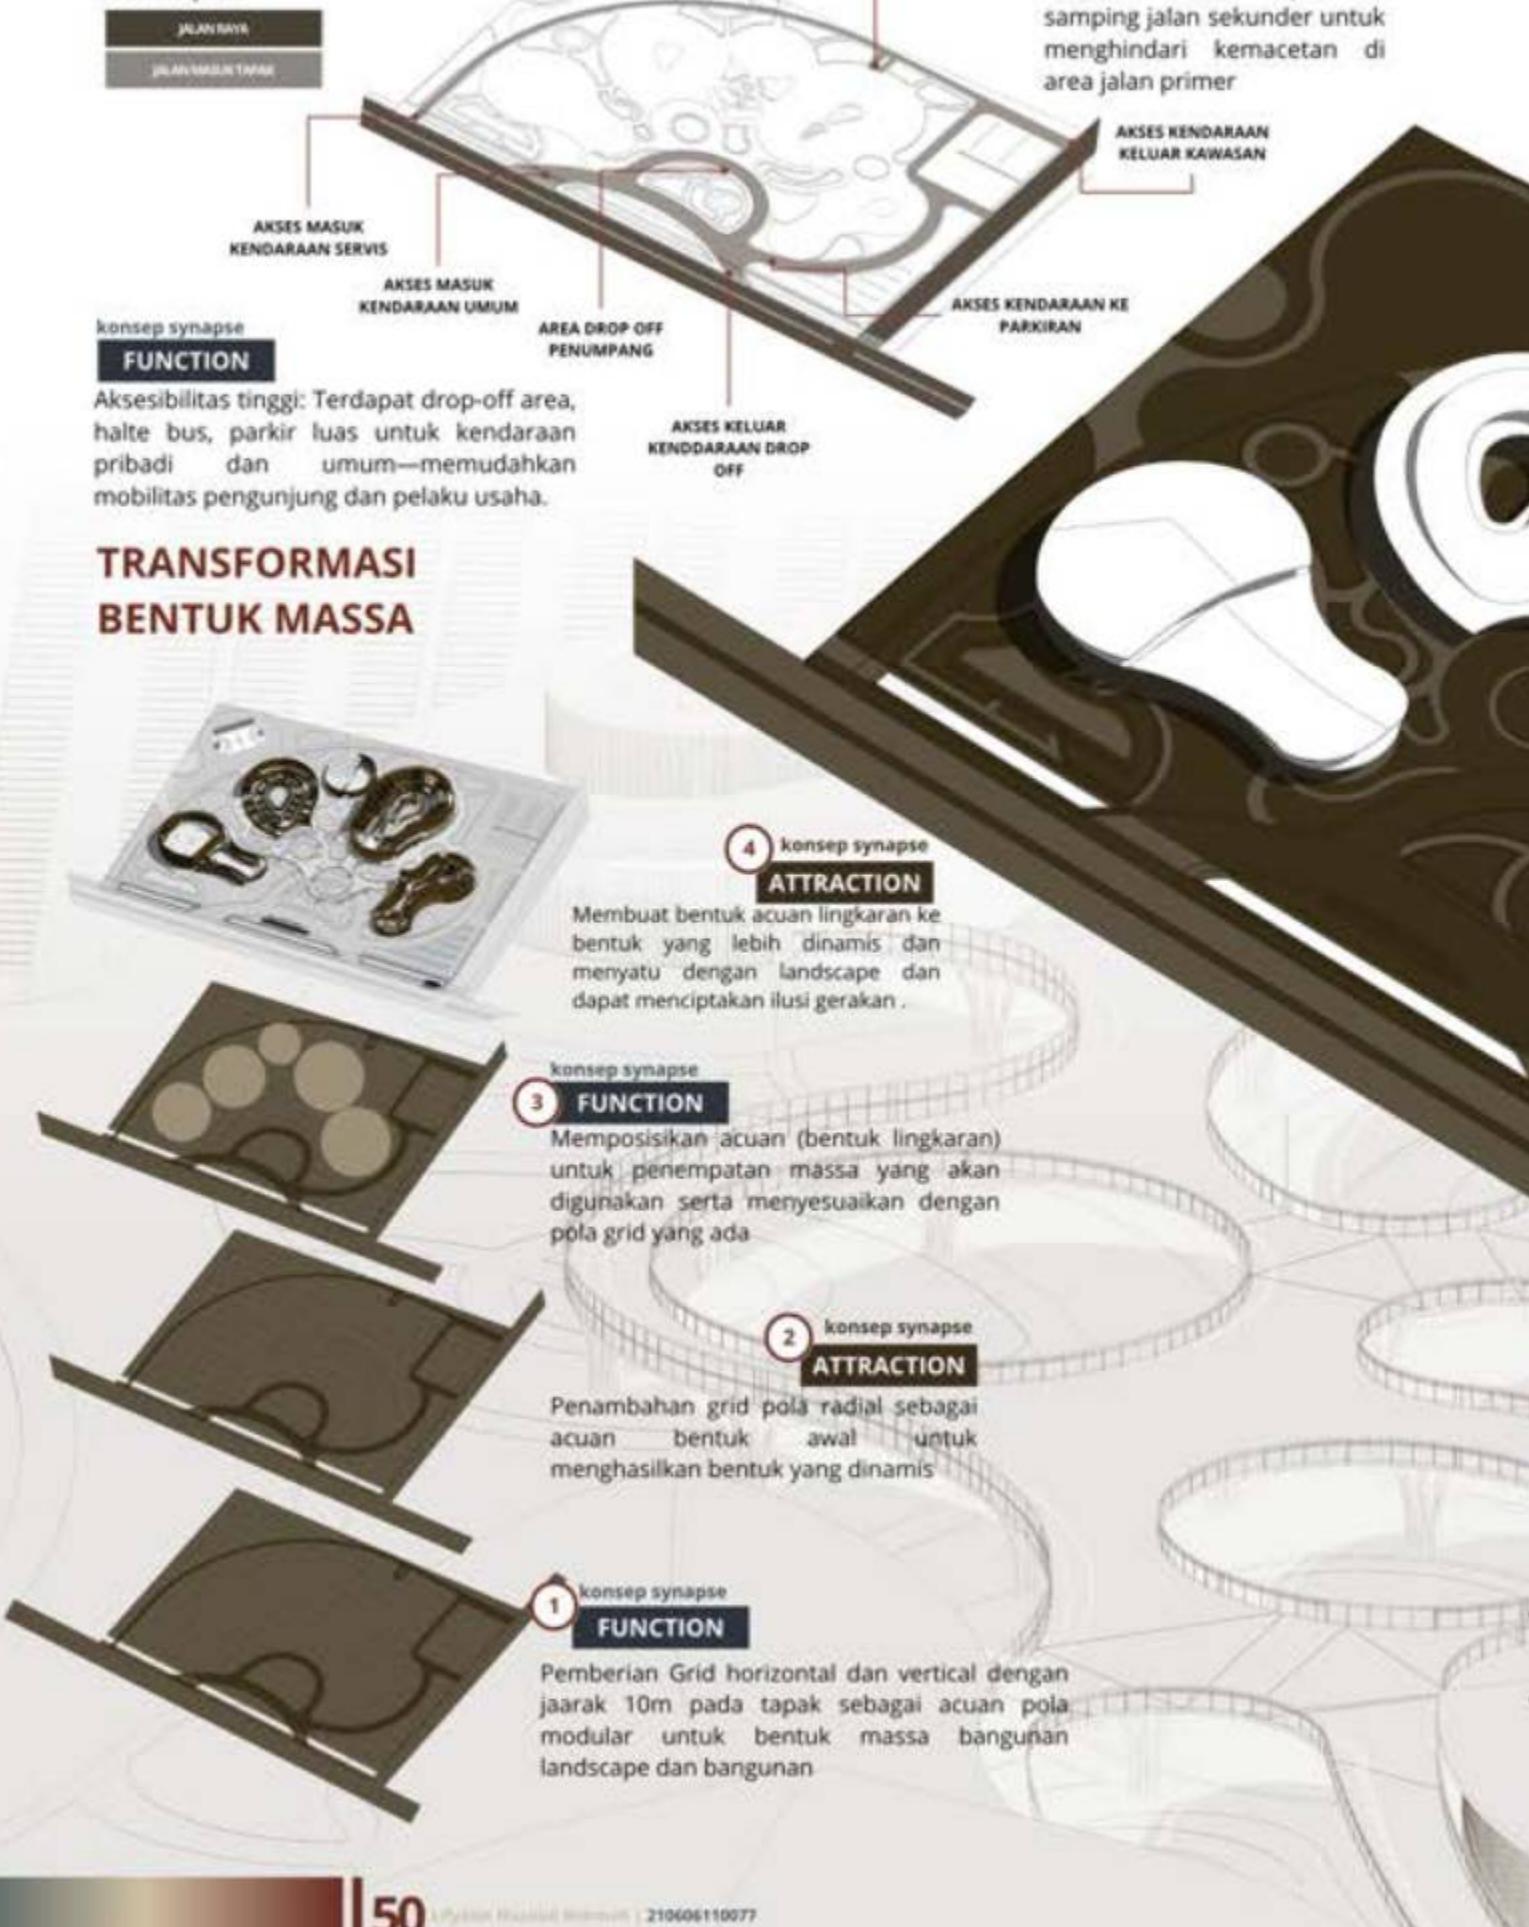

kONSEP SYNAPSE

**ATTRACTION**

Akses keluar tapak berada di sebelah kanan tapak di samping jalan sekunder untuk menghindari kemacetan di area jalan primer

**SIRKULASI**

(Dalam tapak)

konsep synapse

**ATTRACTION**

Sirkulasi terbuka: Sirkulasi pedestrian dinamis menghubungkan antar bangunan dengan pola menyerupai sinapsis, memicu interaksi sosial dan kolaborasi.



konsep synapse

**ATTRACTION**

Sirkulasi dinamis menyerupai sinapsis (seperti terlihat pada rancangan bentuk dan jalur penghubung), yang mengalirkan pengguna dari satu zona ke zona lain secara alami dan menarik.



ramp yang di letakkan di tengah bangunan sebagai penghubung antar zona

Bentuk atap di dominasi dengan bentuk atap pelana, namun di modifikasi dengan perbedaan kemiringannya

**BENTUK ATAP****PENEMPATAN DINDING DAN BALOK****PENEMPATAN KOLOM**

Bentuk kolom kayu digunakan sebagai penyangga di area jembatan

**KOLOM**

Penggunaan kolom struktur dengan ketebalan 60x30 untuk jarak lengkung ± 8m. dan bisa lebih untuk bentang yang lebih lebar

**PONDASI**

penggunaan Pondasi pile cap dikarakan lokasi tapak berada di kawasan sawah karena tanah pada area sawah cenderung lunak dan mencegah agar tidak terjadi penurunan struktur yang tidak merata

**POLA LANTAI DASAR****KONSEP STRUKTUR**

konsep synapse

**MEANING**

Atap terbuka menjadi pusat visual dan fisik yang bisa dilihat dari berbagai sudut bangunan.

Memberi kesan bahwa aktivitas di dalam tidak tertutup atau eksklusif, melainkan transparan dan mengundang partisipasi.



## VEGETASI PENGARAH



kONSEP SYNAPSE  
**FUNCTION** KONSEP SYNAPSE  
**Attraction**

Memberi batas tanpa menciptakan penghalang keras (non-blocking divider)

- Cemara Angin (*Casuarina equisetifolia*)
- Asparagus Fern (*Asparagus densiflorus*)
- Palem Mini (*Chamaedorea elegans*)
- Lantana Ungu (*Lantana camara*)

## VEGETASI PENEDUH

KONSEP SYNAPSE  
**FUNCTION** KONSEP SYNAPSE  
**Meaning**

Memberi kenyamanan termal & ruang teduh untuk interaksi sosial



## TANAMAN ESTETIS & ATRAKTIF



KONSEP SYNAPSE  
**Attraction** KONSEP SYNAPSE  
**Meaning**

Menambah daya tarik visual & ikon tropis

- Bougainville (*Bougainvillea glabra*)
- Kamboja Bali (*Plumeria rubra*)
- Lantana (*Lantana camara*)
- Heliconia (*Heliconia rostrata*)




Pipa Distribusi dari sumber

Pipa Distribusi dalam bangunan



Pipa Air kotor dalam bangunan

Pipa Air kotor dalam Tapak

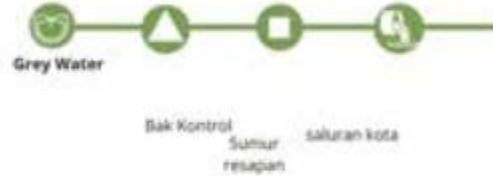

# 3.1

## PENGELOLAAN KAWASAN

Rancangan Babat Creative Local Industry ini menerapkan pendekatan Synapse Architecture sebagai strategi katalis (Catalyst Strategy) untuk menghidupkan potensi lokal, kreativitas pemuda, dan pemberdayaan UMKM di Babat, Lamongan. Gagasan desain tidak hanya menjawab kebutuhan fungsi, namun juga menjadi pemicu interaksi sosial, pertumbuhan ekonomi, serta transformasi budaya melalui bentuk, ruang, dan lanskap yang inspiratif.

konsep synapse

MEANING



- Jembatan yang digunakan sebagai akses ke antara zona bangunan, memiliki bentuk yang melambangkan seperti synapse yang merupakan titik temu kegiatan



konsep synapse

MEANING

- Penggunaan kolom untuk area jembatan dengan material kayu sebagai elemen arsitektural yang identik pada bangunan

konsep synapse

FUNCTION

- Signage pada area depan tapak sebagai bentuk identitas pada bangunan, dana memudahkan masyarakat umum membgenali bangunan yang ada



**WARNA FASAD**

Attraction → Catalyzing Connections



konsep synapse

MEANING

- Coklat ekspos memberi karakter kuat dan estetika earthy-industrial yang menarik, terutama bila dikombinasikan dengan tekstur kasar, pencahayaan hangat, dan landscape hijau.
- Menciptakan kesan bangunan yang unik namun tetap familiar, menarik minat pengunjung untuk masuk dan berinteraksi.

AMPHITHEATER



INKUBATOR BISNIS

AREA PARKIR



- Pemberian kapasitas akses parkir untuk bus sebagai cadangan untuk peluang potensi jika wisatawan dengan kapasitas yang lebih besar.
- Pembedaan akses antara keluar roda dua dan 4 pada area parkir. untuk menghindari kemacetan yang membayakan pengguna

CREATIVE RETAIL

AREA PARKIR

- Pembedaan akses antara keluar roda dua dan 4 pada area parkir. untuk menghindari kemacetan yang membayakan pengguna

konsep synapse

ATTRACTION

- Sebagai penerapan respon pola kebiasaan aktivitas masyarakat sekitar yang terbiasa memberhentikan bus pada area sekitar tapak. dengan penyediaan fasilitas ini, diharapkan dapat menjadikan masyarakat lebih sadar akan keberadaan bangunan BCLIC

HALTE



# 3.2

## PENGELOLAAN BANGUNAN

### EDUCATION HUB




#### Fasad Ikonik dan Dinamis

- Fasad melengkung, menyerupai sinaps atau sel otak
- Menggunakan panel logam perforasi/keramik berpola untuk pencahayaan dramatis
- Warna fasad bisa bermain dengan warna alami tanah, kontras dengan tanaman hijau

- Function: Ventilasi alami & perlindungan
- Fasad dirancang untuk menangkap air, mengurangi panas, dan memberikan keteduhan. Bisa berupa kisi-kisi, second skin, atau lubang organik.
- Meaning: Material lokal = identitas
- Penggunaan bata Babat, kayu lokal, dan anyaman bambu mencerminkan keterikatan budaya dan lokalitas.
- Attraction: Visual dinamis, interaktif. Fasad bisa bergerak atau berubah warna sesuai cahaya.

### MASJID

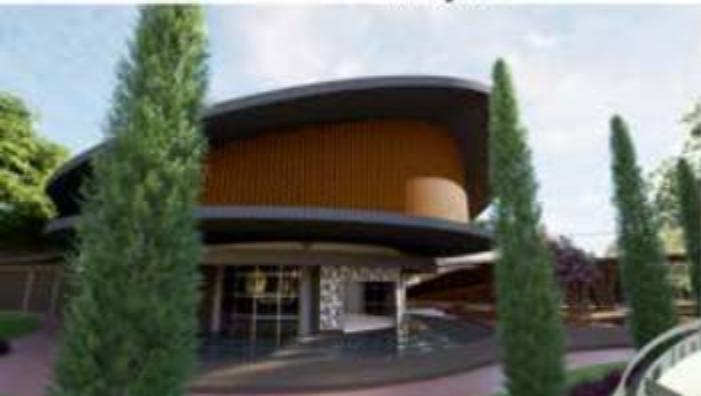

#### Jaringan Ruang sebagai Cultural Nodes

Ruang-ruang kreatif seperti workshop, galeri UMKM, area diskusi, dan ruang komunitas didesain sebagai simpul budaya (nodes). Seperti sinapsis yang menghubungkan neuron, ruang-ruang ini dihubungkan melalui alur sirkulasi yang cair dan interaktif, membentuk jaringan produktif yang mendukung kolaborasi lintas sektor.

## Place-making: Fungsi, Makna, Daya Tarik

Setiap ruang dalam rancangan memiliki:

- Fungsi nyata → mendukung kegiatan UMKM, edukasi, dan kolaborasi.
- Makna lokal → desain memperhatikan nilai budaya, narasi sosial, dan karakter Babat.
- Daya tarik → elemen visual, aktivitas publik, dan fleksibilitas ruang memicu partisipasi dan kebanggaan warga.

AMPHITHEATER



## INKUBATOR BISNIS

### INKUBATOR BISNIS



## CREATIVE RETAIL



## KISI KAYU



## MATERIAL PADA KESELURUHAN FASAD BANGUNAN




BATU BATA EKSPOS



BATU BATA EKSPOS

## BANGUNAN INKUBATOR BISNIS

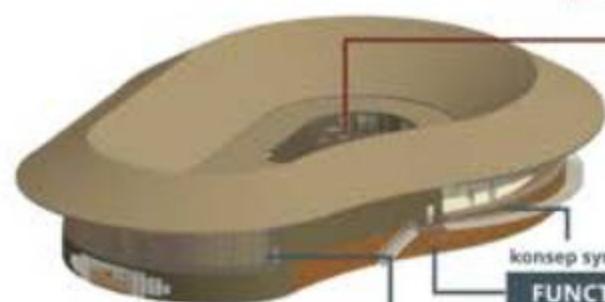

AXONOMETRI RUANG  
Lantai 2

Lantai 1


- konsep synapse MEANING
- Tampak Atas
- konsep synapse FUNCTION
- Penerapan kaca yang dilapisi kaca serta area koridor yang tersusun dari tumpukan batu bata sebagai ventilasi alami sebagai bentuk respon dari iklim setempat
- Lantai 2 dirancang sebagai pusat workshop dan simulasi
- Lantai 1 ruang dirancang sebagai pusat produksi.

### COLOR PALLETE FASAD DAN RUANG



Warna ini memperkuat identitas lokal kawasan Babat sekaligus menciptakan nuansa ramah yang mengundang keterlibatan komunitas

- Atap terbuka menjadi pusat visual dan fisik yang bisa dilihat dari berbagai sudut bangunan.
- Memberi kesan bahwa aktivitas di dalam tidak tertutup atau eksklusif, melainkan transparan dan mengundang partisipasi.

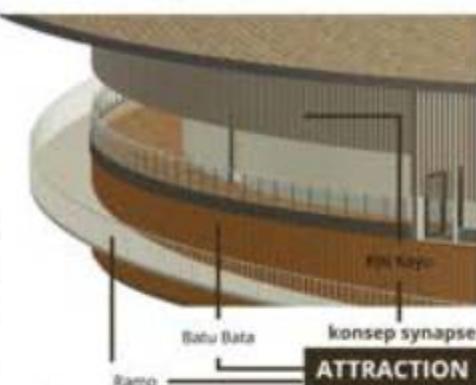

konsep synapse ATTRACTION

- Pemanfaatan material lokal (batu bata, dan kayu) yang mencerminkan nilai dan sumber daya Babat.
- Penggunaan ramp sebagai akses servis untuk membedakan jalur antara pengunjung (wisatawan) dan staff (pengusaha lokal)

## BANGUNAN CREATIVE RETAIL



Lantai 2

Lantai 1

- konsep synapse ATTRACTION
- Ramp
- Lantai 2 memiliki 2 area cafeteria yang terletak pada ujung bangunan dengan view menghadap ke arah luar bangunan

### COLOR PALLETE FASAD DAN RUANG



- Lantai 1 memiliki 2 area plaza sebagai titik temu, simbol dari ruang dialog, kolaborasi, dan interaksi sosial antar pengguna

- kisi beton ekspos dengan modifikasi khusus menjadikan visual lebih dinamis dan menarik

Modifikasi beton

### DETAIL KISI BANGUNAN



DETAIL KISI BANGUNAN

### konsep synapse FUNCTION

- Area sirkulasi lorong servis menggunakan kisi batu bata ekspos agar cahaya matahari dapat langsung masuk ke dalam area bangunan
- Kemiringan pada atap selain sebagai pemikat visual, hal ini juga digunakan sebagai bentuk respon terhadap iklim sekitar

konsep synapse FUNCTION



konsep synapse FUNCTION

## BANGUNAN EDUCATION HUB



konsep synapse

**MEANING**

- Atap transparan di tengah pada bukan hanya elemen arsitektural, tetapi menyampaikan makna mendalam dalam pendekatan Catalyst Architecture. Ruang tersebut menjadi pusat keterbukaan, interaksi, dan koneksi sosial yang mencerminkan semangat inklusivitas

konsep synapse

**ATTRACTION**

- Visual dinamis dan interaktif: Fasad terbuka, area publik semi-transparan dan ruang multifungsi membuat bangunan hidup dan berubah sesuai aktivitas.

konsep synapse


**FUNCTION**

- ruang di desain sebagai area edukasi yang dapat dirubah sesuai dengan kebutuhan pengguna, serta adanya plaza pada area tengah bangunan untuk area titik kumpul dan kegiatan semi outdoor.

- menerapkan warna yang memperkuat sebagai identitas lokal

**COLOR PALLETE FASAD DAN RUANG**

## BANGUNAN AMPHITHEATER

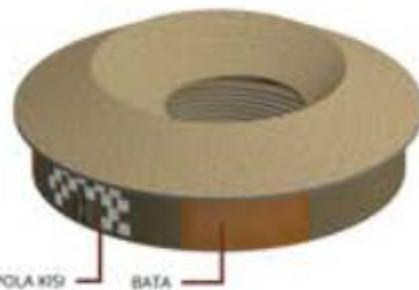konsep synapse  
**FUNCTION**

POLAIKSI BATA

- Amphitheater di desain indoor sebagai respon iklim setempat yang memiliki cuaca panas berkepanjangan sehingga memaksimalkan potensi ruangan dengan memberikan ventilasi pada tengah bangunan



## BANGUNAN MASJID



BATA

PANEL MOTIF


- Serambi di desain menyeluruh pada area luar masjid yang dapat berfungsi sebagai area peristirahatan

konsep synapse  
**ATTRACTION**

konsep synapse

**FUNCTION**


- Ruangan tidak bebas kolom, untuk memperkuat struktur atap yang menggunakan plafon tinggi untuk mengurangi hawa panas karena cuaca

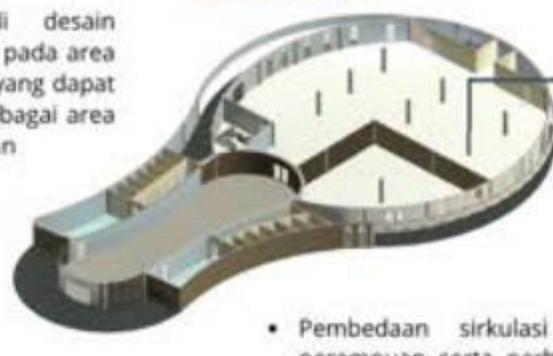

- Pembedaan sirkulasi antara laki-laki dan perempuan serta perbedaan tinggi level lantai dari area serambi ke ruang utama sholat



KUSI KAWU

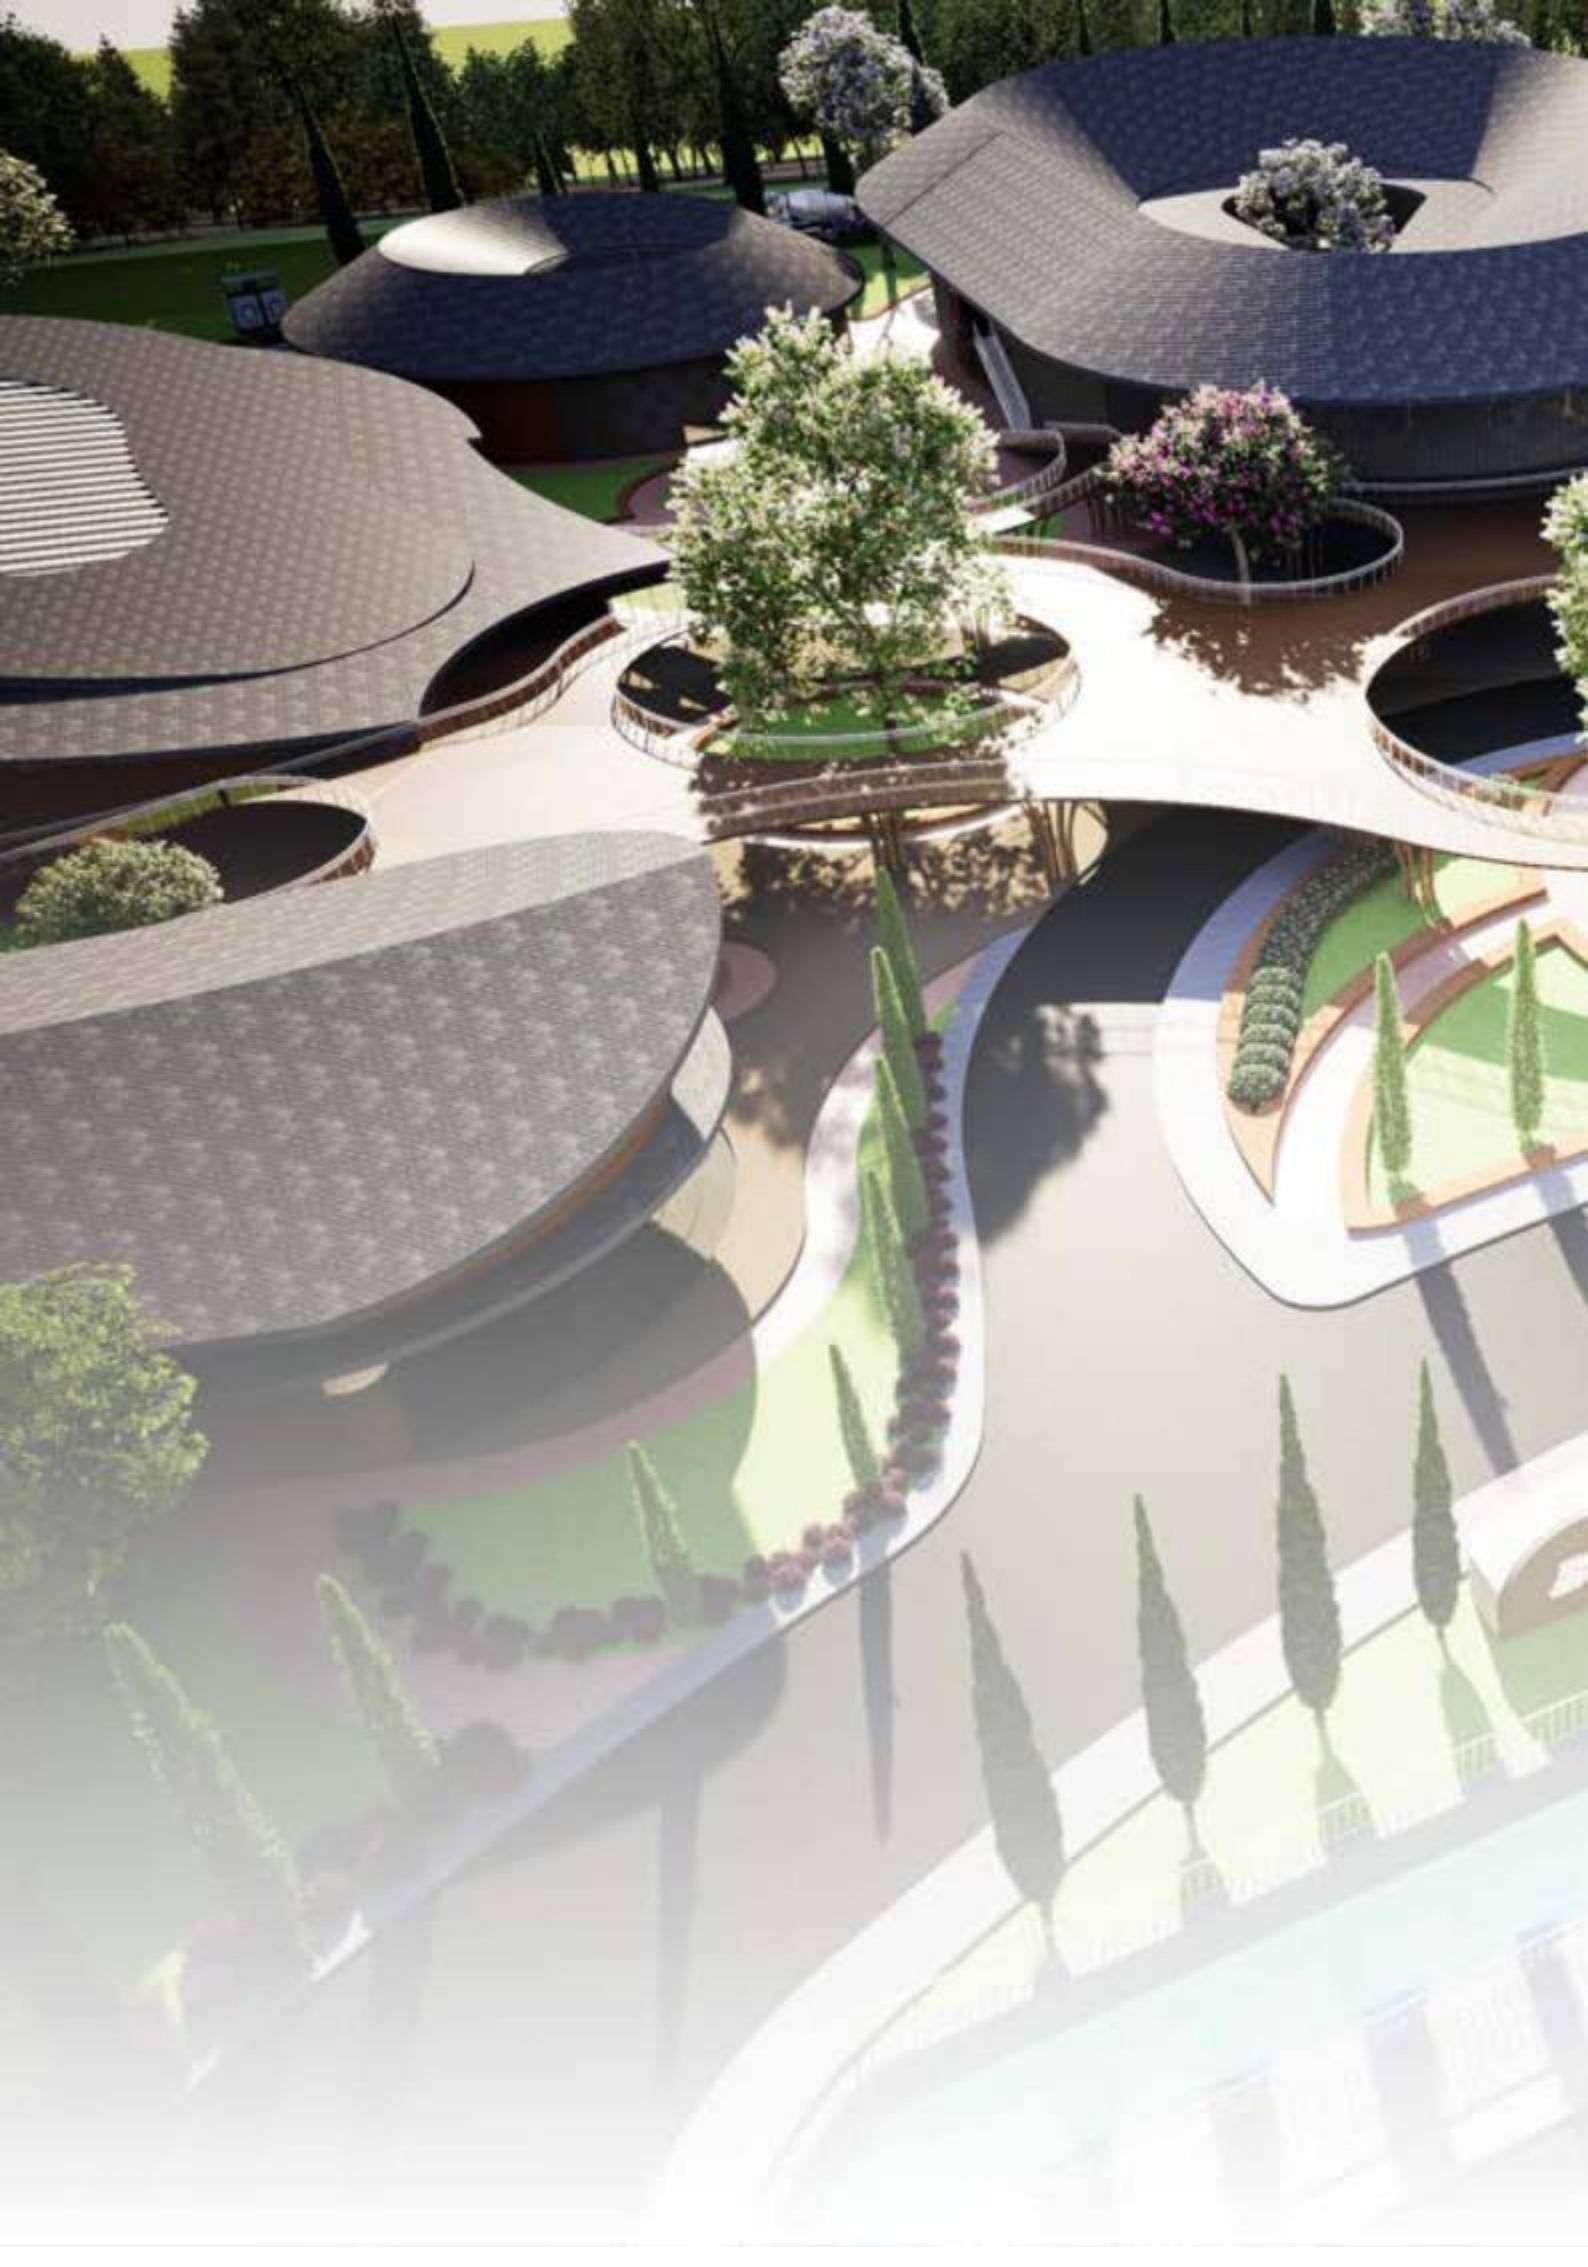



# 4

## EVALUASI HASIL PERANCANGAN

# 4.1

## RIVIEW HASIL RANCANGAN

### UJIAN PRIVIEW

#### A. PENDEKATAN

1. Program Edukasi apa saja yang di wadahi sebagai bentuk katalisnya?
2. Produksi apa saja yang diwadahi dalam bangunan? untuk menyesuaikan ruang yang dibutuhkan

#### B. ARSITEKTURAL

1. Mempertimbangkan sirkulasi dalam tapak untuk akses umum dan servis
2. Teras dan pintu pada bangunan belum tergambar dengan jelas
3. Mempertimbangkan sirkulasi dalam tapak untuk akses umum dan servis
4. Mempertimbangkan sirkulasi dan Aksesibilitas dalam bangunan untuk akses umum dan servis
5. Penggunaan basement dihilangkan dikarenakan kondisi area tapak yang merupakan area lawan banjir
6. Aksesibilitas untuk parkir dipertimbangkan lagi agar tidak terjadi penumpukan atau tabrakan antara kendaraan mobil dan motor
7. Mempertimbangkan untuk penambahan parkir bus
8. Tangga darurat terlalu sedikit tidak sesuai dengan besar bangunannya

### SIDANG AKHIR

#### A. PENDEKATAN, LANDASAN KEISLAMAN DAN KONSEP DESAIN

1. Bagaimana keterkaitan Catalizing antara objek dan lokasi tapak lebih diperjelas!
2. Pendalaman objek preseden mount baker untuk penerapan pada desainnya
3. Alur proses desain harus runtut
4. Creative center ranahnya apa?
5. Bagaimana Dampak katalis untuk masyarakat lokal dan masyarakat luar?
6. Fungsi pada bangunan edukasi lebih di kerucutkan berdasarkan pendekatan *Catalyst architecture*
7. Memperimbangkan fungsi masjid sebagai katalis ( bukan hanya sekedar tempat ibadah)
8. Penerapan place making, apakah berkualitas?
9. Pemilihan landasan keislaman lebih detail lagi

#### B. ARSITEKTURAL

1. Signage antar bangunan harus terlihat jelas untuk memudahkan pengunjung
2. Potongan pada kawasan bisa disesuaikan dengan bentuk bangunan atau kawasan
3. Memperlihatkan tampak kawasan sesuai konteksnya
4. Penggambaran Denah pintu masuk menghadap ke arah pembaca
5. Penggambaran Shaf pada denah masjid
6. Penambahan Akses pada bangunan amphiteater

# HASIL PENYEMPURNAAN RANCANGAN

# 4.2

## UJIAN PRIVIEW

### A. PENDEKATAN

#### 1. Program Edukasi sebagai Katalis dalam BCLIC (Penjelasan dasar terdapat di hal.7)

##### Pelatihan Pengembangan Produk Lokal

Contoh kegiatan: Inovasi resep, pengolahan hasil tanaman atau batik, hingga kreasi produk kerajinan baru.

Tujuan: Mendorong diversifikasi produk lokal agar lebih kompetitif dan kreatif.

Katalis: Meningkatkan nilai tambah komoditas lokal & memicu ekonomi mikro berbasis kreativitas.

##### Workshop Branding & Kemasan

Contoh kegiatan: Desain kemasan, identitas merek/logo, fotografi produk, hingga narasi produk.

Target Peserta: UMKM, pemuda, pelaku industri rumah tangga.

Katalis: Mengangkat citra visual produk agar layak bersaing di pasar regional/nasional.

##### Kelas Pemasaran Digital & E-commerce

Contoh kegiatan: Strategi promosi, penggunaan media sosial, marketplace, copywriting.

Eksistensinya: Praktik langsung, showcase digital, kolaborasi dengan mentor.

Katalis: Memperluas jangkauan distribusi produk dan membangun kemandirian bisnis digital lokal.

##### Inkubasi Wirausaha & Bisnis Kreatif

Fasilitas: Co-working space, mentoring bisnis, pendampingan legalitas usaha.

Tahapan: Dari ide → validasi produk → simulasi usaha → branding → legalitas.

Katalis: Menumbuhkan pengusaha baru dan membentuk ekosistem usaha berbasis kolaborasi.

##### Program Literasi Keuangan

Contoh kegiatan: Pelatihan pencatatan keuangan usaha, perencanaan modal, manajemen stok dan laba.

Sasaran: Pelaku UMKM awal, kelompok perempuan produktif.

Katalis: Membentuk sistem usaha yang sehat dan mandiri secara keuangan.

##### Kelas Edukasi Komunitas & Kepemudaan

Contoh kegiatan: Diskusi terbuka, kelas motivasi, dan pelatihan leadership.

Contoh tema: Inovasi desa, peran pemuda dalam ekonomi kreatif, pengembangan potensi lokal.

Katalis: Membentuk semangat partisipatif dan regenerasi kreatif yang berkelanjutan.

#### 2. Produk yang di produksi dalam bangunan (Penjelasan terdapat di hal.7-9)

Produk-produk yang difasilitasi dan dikembangkan di BCLIC mencerminkan kekayaan potensi lokal Babat, baik dari sektor kuliner, kerajinan, maupun agrobisnis. Produk-produk tersebut bukan hanya hasil akhir dari proses kreatif, tetapi juga menjadi katalis sosial, ekonomi, dan identitas wilayah.

Secara umum, produk-produk ini dapat dikategorikan menjadi tiga kelompok utama:

- Produk Kuliner Lokal

Seperti keripik ketan, tape, sambal khas, hingga minuman herbal. Produk ini memiliki keunggulan dalam daya tarik pasar yang tinggi, kemudahan produksi, serta keterkaitan langsung dengan budaya konsumsi lokal. Produk kuliner menjadi entry point pemberdayaan ekonomi rumah tangga.

- Produk Kerajinan Tangan

Seperti batik, anyaman pandan/rotan, aksesoris, hingga produk dekoratif dari limbah organik. Kerajinan ini merepresentasikan identitas visual Babat dan menjadi media penguatan nilai budaya, sekaligus membuka ruang partisipasi komunitas secara lintas generasi.

- Produk Agrobisnis

Berbasis hasil tanam seperti cabai, pisang, singkong, dan jahe, produk ini dikembangkan menjadi olahan bernilai tambah seperti sambal botolan, keripik, tepung instan, atau minuman tradisional. Produk agrobisnis menjadi jembatan antara sektor pertanian dan industri kreatif, mendorong Babat naik kelas secara ekonomi.

Ketiga jenis produk ini tidak hanya memperkuat ekosistem ekonomi lokal, tetapi juga menjadi media edukatif, simbol kemandirian, dan identitas kolektif masyarakat. Dengan difasilitasi ruang-ruang produktif, inkubatif, dan kolaboratif dalam BCLIC, produk-produk ini diharapkan mampu mengangkat Babat sebagai pusat industri lokal kreatif yang mandiri, berkelanjutan, dan berdaya saing.

# 4.2

## HASIL PENYEMPURNAAN RANCANGAN

### UJIAN PRIVIEW

#### B. ARSITEKTURAL



SEBELUM

- 1 Notasi pintu (akses keluar masuk bangunan tidak tergambar, sehingga pembaca bingung mengetahui akses dan apa saja fungsi ruang yang ada)
- 2 Notasi dan bentuk plaza sebagai area drop off kurang menonjolkan fungsi bangunan, dan kurang point of view untuk pengunjung, dan orientasi bangunan kurang jelas
- 3 Akses untuk pengunjung keluar hanya dibedakan akses keluarannya untuk area parkir dan drop off, sedangkan untuk area parkir mobil motor tidak ada pembeda, dan area untuk loading dock kendaraan servis tidak ada
- 4   
Akses untuk pengunjung dan servis dalam bangunan menjadi satu, dan menjadikan sirkulasi dalam kurang tepat untuk area produksi  
Kegiatan dalam bangunan cukup kompleks sehingga kurang tepat jika hanya dalam massa 1 bangunan, bisa menyebabkan penumpukan pengunjung.
- 5   
Menggunakan basement sebagai area parkir tidak memungkinkan karena lokasi tapak berada di kawasan yang rentan terhadap banjir
- 6 Akses parkir motor dan akses keluar kendaraan dari basement kurang tepat, karena bisa terjadi tabrakan atau penumpukan kendaraan pada aksesnya yang membahayakan pengguna
- 7 Tidak tersedia akses parkir untuk bus, dimana hal tersebut dapat menjadi potensi besar untuk jangkauan pengunjung dengan kapasitas yang lebih banyak (karena potensi pengunjung bisa dengan kapasitas yang lebih banyak dari wisatawan luar kota)
- 8 Lokasi tangga darurat yang hanya terdapat pada satu titik bangunan dengan jumlah yang sedikit, tidak sesuai dengan standar karena luasan bangunan yang cukup besar. Hal ini dapat membahayakan keselamatan dan keamanan pengunjung

#### LEGENDA



SESUDAH

- Perubahan orientasi bangunan pada arah hadap yang jelas, dipusatkan pada titik tengah yang merupakan plaza, agar pengunjung dapat mengetahui akses yang jelas untuk masuk ke dalam bangunan
  - Pembedaan akses masuk antara akses untuk servis untuk loading dock dan akses untuk umum agar tidak mengganggu aktivitas pengunjung dalam kawasan tapak.
  - 2 Pemberian notasi pada setiap akses masuk serta keluar bangunan dan melengkapi kebutuhan standar gambar arsitektural
  - 3 • Pembedaan akses dalam bangunan untuk akses servis dan pengunjung, menggunakan ramp untuk akses servis pada area lantai 2  
• Memecah massa bangunan menjadi beberapa bagian sesuai dengan fungsi kegiatannya untuk menghindari penumpukan pengunjung.
  - 4 Pakir kendaraan berada di area sebelah timur bangunan untuk mempermudah akses kendaraan, dan menggunakan kantung parkir sebagai pengganti basement untuk fungsi tempat parkir
  - 5 Menghilangkan basement sebagai respon kondisi tapak
  - 6 Membedakan penerapan dan akses keluar masuk antara kendaraan roda 2 dan roda 4
  - 7 Menambahkan akses parkir untuk bus
  - 8 Pemberian 2 tangga darurat pada bangunan yang memiliki ketinggian 1-2 lantai (bangunan inkubator bisnis, dan bangunan creative retail)

Poin-poin yang dirubah

# 4.2

## HASIL PENYEMPURNAAN RANCANGAN

### SIDANG AKHIR

#### A. PENDEKATAN, LANDASAN KEISLAMAN DAN KONSEP DESAIN

##### 1. Keterkaitan Konsep Catalyzing antara Objek dan Lokasi Tapak BCLIC (Penjelasan dasar terdapat di hal.21)

Keterkaitan antara konsep catalyzing dan tapak BCLIC terletak pada fungsinya sebagai penghubung aktif antara potensi masyarakat dan ruang yang mewadahi transformasi tersebut. Tapak yang strategis, dekat dengan aktivitas ekonomi dan sosial, menjadikan objek BCLIC relevan secara konteks dan fungsional. Dalam kerangka Catalyst Architecture, BCLIC tidak hanya hadir sebagai bangunan, tetapi sebagai pemicu perubahan sosial, ekonomi, dan budaya lokal secara berkelanjutan.

###### Tapak yang Strategis di Tengah Aktivitas Lokal

Lokasi BCLIC berada dekat dengan pusat ekonomi (Pasar Agrobis Babat), area pemukiman padat, dan jalur transportasi aktif. Kondisi ini memungkinkan objek perancangan berfungsi sebagai simpul baru yang menyatukan berbagai aktivitas lokal.

###### ⇒ Makna Catalyzing:

BCLIC menjadi perantara antara potensi yang tersebar di masyarakat (petani, UMKM, pengrajin) dengan kebutuhan ruang produktif yang terstruktur. Lokasinya mendorong aktivitas baru tumbuh secara organik dari lingkungan sekitarnya.

###### Tapak Berada di Zona Pertanian dan Industri Rumah Tangga

Wilayah Babat didominasi lahan pertanian dan pelaku UMKM informal. Banyak produk lokal belum memiliki fasilitas produksi, pelatihan, atau promosi yang representatif.

###### ⇒ Makna Catalyzing:

BCLIC bukan sekadar bangunan, tapi berperan sebagai pemicu perubahan besar : dari pengolahan hasil tanaman (agrobisnis), ruang kuliner, hingga kerajinan, semuanya terfokus di satu pusat kreatif yang terhubung dengan sumber dayanya langsung.

###### Merangkul Erat Komunitas Lokal

Tapak BCLIC berada di tengah masyarakat dengan budaya sosial kuat dan partisipatif. Masyarakat sudah terbiasa berinteraksi melalui kegiatan sosial, keagamaan, dan pasar.

###### ⇒ Makna Catalyzing:

BCLIC menciptakan ruang interaksi terbuka, seperti amfiteater komunitas, masjid terbuka, dan workshop outdoor, yang memperkuat keterlibatan warga sekaligus membuka akses untuk edukasi, spiritual, dan kolaborasi.

###### Tapak Dapat Menghidupkan Kembali Area Pasif

Sebagian tapak sebelumnya merupakan zona tidak produktif (lahan kosong atau area penyangga pasar). Dengan adanya BCLIC, kawasan menjadi lebih hidup dan menarik untuk aktivitas baru.

###### ⇒ Makna Catalyzing:

Perubahan fungsi ruang (re-programming) ini menjadikan tapak sebagai catalyst revitalisasi kawasan, meningkatkan nilai tanah dan pergerakan sosial-ekonomi di sekitarnya.

##### 2. Keterkaitan Konsep Catalyzing antara Objek dan Lokasi Tapak BCLIC (Penjelasan dasar terdapat di hal.22)

Studi preseden Mount Barker Centre memberikan inspirasi mendalam bagi desain BCLIC, terutama dalam konteks mewujudkan ruang hidup yang kolaboratif dan inklusif. **Dengan prinsip place making, BCLIC dirancang bukan hanya sebagai pusat produksi kreatif, tapi juga sebagai tempat yang merekatkan komunitas, mendorong interaksi sosial, dan menciptakan identitas ruang yang tumbuh dari masyarakat Babat itu sendiri.**

###### Elemen Arsitektural Kunci Mount Barker yang Diadopsi pada BCLIC:

Elemen di Mount Barker	Penerapan pada BCLIC	Pendekatan Place Making
Zona fleksibel dan multi-fungsi	Ruang produksi + pelatihan + retail UMKM	Memberi kebebasan adaptasi fungsi ruang oleh masyarakat
Ruang terbuka publik aktif	Plaza, amfiteater, ruang duduk terbuka di BCLIC	Membangun sense of place dan ruang sosial informal
Keterhubungan antar fungsi	Integrasi inkubasi - edukasi - spiritual - ekonomi sosial	Menjawab kebutuhan aktivitas keseharian masyarakat
Aksesibel untuk semua kalangan	Sirkulasi landai, ramp, jalur pejalan kaki ramah	Mendorong inklusivitas dan keterlibatan sosial
Desain berbasis komunitas	Rancangan ruang yang disesuaikan dengan potensi lokal (kuliner, kerajinan, agrobisnis)	Memperkuat identitas lokal sebagai pengalaman kolektif

## Relevansi Strategi Place Making dalam Desain BCLIC:

### Menciptakan Tempat, Bukan Sekadar Bangunan

- Mount Barker

tidak hanya menyediakan fungsi, tetapi menghidupkan interaksi manusia.

- BCLIC

Hadinya zona amphiteater, plaza komunitas, masjid terbuka, dan ruang pameran UMKM.

### People-centered Design

Pendekatan Catalyst architecture poin place making menekankan pada keterlibatan masyarakat sebagai pengguna utama.

BCLIC menerapkan ini melalui:

- Workshop terbuka
- Live demo kerajinan
- Ruang edukatif dan spiritual yang menyatu

### Skalabilitas & Adaptabilitas

- Bangunan dirancang agar bisa digunakan oleh siapa saja, baik skala kecil (produksi rumahan) maupun besar (event komunitas).
- Contoh: co-working bisa dipakai untuk pelatihan, rapat komunitas, atau pameran.

### 3. Proses Alur berfikir harus runtut

(Perbaikan pada bab 2 proses analisis dan dijelaskan pada bab 3.1 proses perubahan tata massa)

### 4. Ranah Creative Center

(Penjelasan dasar terdapat pada hal. 7-10)

Ranah kreatif BCLIC tidak dibatasi pada aspek estetika atau seni semata, tetapi **mencakup proses produksi, edukasi, hingga penguatan sosial berbasis potensi lokal**. Dengan integrasi program dan fasilitas, BCLIC dirancang sebagai ruang katalis yang mewadahi, menghubungkan, dan menumbuhkan kreativitas masyarakat Babat menuju sistem industri kreatif yang mandiri dan berkelanjutan.

Ranah kreatif yang difasilitasi dalam BCLIC mencakup tiga pilar utama berikut:

1

#### Kreativitas Produksi Lokal (Local Product Innovation)

Merupakan ranah yang berfokus pada penciptaan produk dari potensi sumber daya lokal melalui pendekatan inovatif.

Contoh kegiatan:

- Produksi makanan olahan (keripik ketan, sambal, tape)
- Inovasi kemasan produk agrobisnis
- Produksi kerajinan seperti batik, anyaman, dan souvenir

Fasilitas pendukung di BCLIC:

- Ruang produksi UMKM
- Dapur bersama (shared kitchen)
- Workshop kerajinan & alat berat ringan

Tujuan:

Menumbuhkan ekonomi kreatif berbasis bahan lokal dan memperkuat nilai tambah komoditas Babat.

3

#### Kreativitas Sosial dan Budaya (Cultural & Community-Based Creativity)

Fokus pada penguatan interaksi sosial, ekspresi budaya lokal, dan spiritualitas sebagai bagian dari kreativitas.

Contoh kegiatan:

- Pagelaran seni, pameran UMKM, dan festival kuliner
- Kegiatan keagamaan berbasis komunitas (kajian, penyaluran zakat)
- Ruang diskusi dan ekspresi pemuda

Fasilitas pendukung di BCLIC:

- Amphitheater komunitas
- Masjid komunitas
- Plaza dan ruang terbuka publik

Tujuan:

Menghidupkan kembali ruang sosial dari identitas lokal Babat dalam atmosfer kolaboratif dan inklusif.

2

#### Kreativitas Edukasi dan Inkubasi (Creative Learning & Incubation)

Ranah ini menggabungkan kegiatan edukatif dan pengembangan kapasitas masyarakat dalam wirausaha kreatif.

Contoh kegiatan:

- Kelas desain produk, branding, pemasaran digital
- Pelatihan literasi keuangan UMKM
- Inkubasi wirausaha lokal berbasis komunitas

Fasilitas pendukung di BCLIC:

- Education hub
- Inkubator bisnis
- Co-working space dan ruang pelatihan

Tujuan:

Mendorong pertumbuhan pelaku industri kreatif baru melalui akses pengetahuan dan dukungan struktural.

# 4.2

## HASIL PENYEMPURNAAN RANCANGAN

### 5. Bagaimana Dampak katalis untuk masyarakat lokal dan masyarakat luar? (Penjelasan terdapat di hal.22)

Melalui pendekatan Catalyst Architecture, BCLIC tidak hanya menjadi ruang produktif, tetapi juga katalis yang menyatukan manusia, potensi, dan ruang. Dampaknya **Masyarakat lokal** menjadi lebih berdaya secara ekonomi dan sosial, sementara **masyarakat luar** mendapatkan ruang interaksi, kolaborasi, dan pengalaman kreatif khas Babat.

### 6. Fungsi pada bangunan edukasi lebih di kerucutkan berdasarkan pendekatan Catalyst architecture

Berdasarkan pendekatan Catalyst Architecture, bangunan edukasi dalam BCLIC tidak hanya difungsikan sebagai tempat belajar, tetapi menjadi katalis transformasi masyarakat. Melalui fungsi produktif, makna pemberdayaan, dan daya tarik visualnya, ruang ini mendorong pertumbuhan komunitas yang lebih mandiri, kreatif, dan terhubung.

#### Function (Fungsi Ruang Edukasi) - sebagai wadah peningkatan kapasitas lokal

Bangunan edukasi tidak hanya menjadi ruang belajar pasif, tetapi dirancang untuk merangsang kegiatan yang produktif dan aplikatif.

Fungsi utama meliputi:

- Ruang pelatihan keterampilan (kuliner, kerajinan, pengemasan)
- Kelas inkubasi bisnis (branding, pemasaran digital, keuangan UMKM)
- Ruang konsultasi dan mentoring (pendampingan UMKM/pemula usaha)
- Fasilitas edukasi informal (workshop terbuka, kelas komunitas)

Dirancang dengan fleksibilitas tata ruang, bukaan besar, dan keterhubungan langsung ke area produksi dan retail.



Posisi bangunan dekat dengan area interaksi dan sirkulasi utama menunjukkan bahwa **edukasi adalah pusat dari perubahan sosial dan ekonomi**.

#### Attraction (Daya Tarik) - sebagai pemicu aktivitas dan koneksi

Ruang edukasi dirancang agar menarik secara visual dan terbuka untuk umum, memicu rasa ingin tahu dan partisipasi aktif.

Daya tarik ruang:

- Bukaan transparan ke arah luar, sehingga aktivitas edukatif dapat terlihat dan mengundang.
- Desain fasad modern yang tetap menggunakan material lokal (bata ekspos, kisi kayu)
- Dilengkapi area istirahat, ruang diskusi semi terbuka, dan interaksi outdoor

#### Meaning (Makna) - sebagai ruang pemberdayaan dan transformasi

Ruang edukasi tidak sekadar fasilitas teknis, tetapi menjadi simbol transformasi pengetahuan menjadi tindakan nyata.

Makna strategis:

- Representasi perubahan masyarakat dari pasif menjadi mandiri
- Ruang yang memfasilitasi kolaborasi lintas usia dan profesi
- Menumbuhkan budaya belajar yang melekat di lingkungan Babat



Edukasi bukan ruang tertutup, tetapi ruang hidup yang menginspirasi dan memandang partisipasi.

# HASIL PENYEMPURNAAN RANCANGAN

# 4.2

## 7. Memperimbangkan fungsi masjid sebagai katalis ( bukan hanya sekedar tempat ibadah)

Berdasarkan pendekatan Catalyst Architecture, masjid dalam BCLIC bukan sekadar tempat ibadah formal, melainkan ruang sosial-spiritual yang menghidupkan nilai kebersamaan, etika, dan keberlanjutan komunitas. Melalui fungsi yang produktif, makna yang mendalam, dan daya tarik ruang yang inklusif, masjid ini menjadi penguat nilai lokal dan katalis transformasi masyarakat dari sisi spiritual dan sosial.

### Fungsi Masjid Komunitas dalam BCLIC Berdasarkan Pendekatan Catalyst Architecture

#### 1. Function (Fungsi Fisik & Programmatik)

Masjid dalam BCLIC tidak hanya berfungsi sebagai tempat ibadah wajib, tapi juga dirancang untuk mengakomodasi kegiatan komunitas dan edukasi sosial-spiritual.

**Fungsi utamanya meliputi:**

- Ruang salat harian dan Jumat
- Kegiatan kajian, pelatihan zakat produktif, dan kelas keislaman
- Ruang diskusi komunitas dengan nilai-nilai Islam
- Area wudhu, tempat baca Al-Qur'an, dan ruang duduk terbuka

**Katalisnya:** Menghadirkan ruang spiritual yang terintegrasi dengan aktivitas produktif masyarakat.



#### 2. Meaning (Makna Sosial dan Kultural)

Masjid menjadi simbol nilai, kebersamaan, dan kepemimpinan moral di tengah kawasan kreatif.

**Makna yang dibangun:**

- Representasi spiritualitas sebagai bagian dari produktivitas dan integritas usaha lokal
- Tempat yang menyatukan masyarakat tanpa memandang latar belakang
- Penyeimbang antara aktivitas dunia (ekonomi) dan ulihrawi (nilai)

**Katalisnya:** Menghidupkan kesadaran bahwa pembangunan ekonomi tetap berlandaskan etika dan keberkahan.



#### 3. Attraction (Daya Tarik Sosial & Ruang Terbuka)

Masjid komunitas didesain terbuka dan bersahabat secara arsitektural, bukan eksklusif.

**Ciri arsitektural:**

- Fasad natural (batu bata, kisi kayu, vegetasi) → kesan damai dan terbuka
- Teras teluh dan tempat duduk di sekitar → bisa digunakan untuk diskusi informal
- Transparansi dan koneksi visual ke arah plaza

**Katalisnya:** Mendorong warga atau pengunjung merasa terhubung dan nyaman berpartisipasi, bahkan jika mereka datang bukan hanya untuk ibadah.

## 8. Penerapan place making, apakah berkualitas?

Penerapan place making dalam BCLIC tergolong berkualitas karena menggabungkan fungsi ruang dengan makna dan pengalaman pengguna. Tempat yang dihasilkan bukan hanya efisien secara fungsi, tetapi juga membangun identitas lokal, memperkuat koneksi sosial, dan menciptakan ruang yang hidup. BCLIC membuktikan bahwa arsitektur bukan sekadar bentuk, tetapi tempat yang menghidupkan peran, nilai, dan komunitas.

## 9. Pemilihan landasan keislaman lebih detail lagi (Penjelasan terdapat di hal.5)

Perubahan penggunaan landasan keislaman dari QS. Al-Qasas ayat 77 menjadi menggunakan surah Ar-Adz ayat 11, dikarenakan landasan sebelumnya masih bersifat terlalu luas dan normatif.

**QS. Ar-Ra'd: 11 lebih relevan dengan makna katalis perubahan**

"Sesungguhnya Allah tidak akan mengubah keadaan suatu kaum sebelum mereka mengubah keadaan yang ada pada diri mereka sendiri."

Ayat ini secara langsung menekankan pentingnya usaha dari dalam diri dan komunitas untuk mencapai perubahan, sejalan dengan prinsip Catalyst Architecture yang mendorong Transformasi dari bawah (bottom-up). Ruang sebagai pemicu partisipasi dan pemberdayaan, Perubahan sosial yang dimulai dari komunitas sendiri.

**Kesesuaian:** Ayat ini merepresentasikan peran BCLIC sebagai wadah perubahan yang digerakkan oleh masyarakat, bukan top-down dari luar.

# 4.2

## HASIL PENYEMPURNAAN RANCANGAN

### B. ARSITEKTURAL

1. Signage antar bangunan harus terlihat jelas untuk memudahkan pengunjung



2. Potongan pada kawasan bisa disesuaikan dengan bentuk bangunan atau kawasan



## 2. Memperlihatkan tampak kawasan sesuai konteksnya



Visualisasi kawasan belum merepresentasikan konteks asli lokasi tapak. Penggunaan elemen vegetasi seperti pohon pinus justru menimbulkan kesan berada di lingkungan yang berbeda, sehingga mengaburkan karakter lokal kawasan sebenarnya.



Perbaikan visualisasi kawasan dilakukan dengan memperlebar sudut pandang gambar dan menambahkan elemen yang sesuai konteks lokal, sehingga mampu merepresentasikan kondisi tapak secara tepat

## 4. Penggambaran Denah pintu masuk menghadap ke arah pembaca



### SEBELUM


Penggambaran denah masih menunjukkan arah pintu yang tidak menghadap langsung ke pembaca, karena orientasinya terlalu miring, sehingga menyulitkan dalam memahami alur sirkulasi ruang.



### SESUDAH


Arah pintu pada denah telah disesuaikan agar menghadap langsung ke pembaca, sehingga orientasi ruang kini lebih mudah dipahami dan alur sirkulasi antar ruang menjadi lebih jelas

## 5. Penggambaran Shaf pada denah masjid

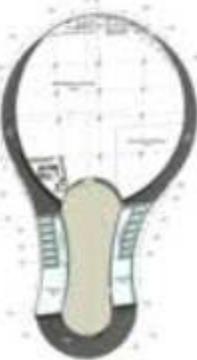


### SEBELUM

Penggambaran denah masjid pada area sholat harus mengikuti aturan shaf yang tegak lurus, serta memperhatikan penggunaan area negatif agar tidak terlalu banyak dan ruang tetap efisien.

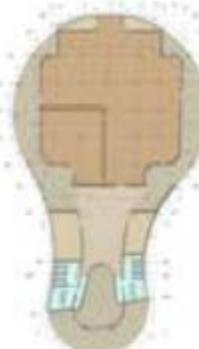


### SESUDAH

"Denah masjid pada area sholat telah diperbaiki dengan penataan shaf yang tegak lurus sesuai aturan, serta pengurangan area negatif sehingga ruang menjadi lebih efisien."

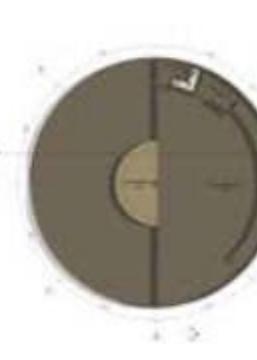


### SEBELUM

Denah notasi belum tergambar dengan jelas, tidak tersedia jalur sirkulasi pengunjung ke area penonton, dan ruang persiapan terlalu kecil untuk kapasitas penonton yang direncanakan.

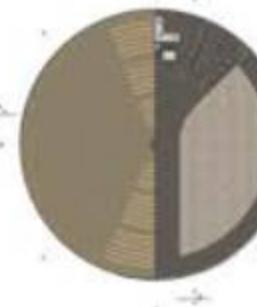

### SESUDAH

penambahan jalur sirkulasi di area penonton telah ditambahkan, notasi gambar dilengkapi, dan area persiapan diperlebar sesuai kebutuhan.

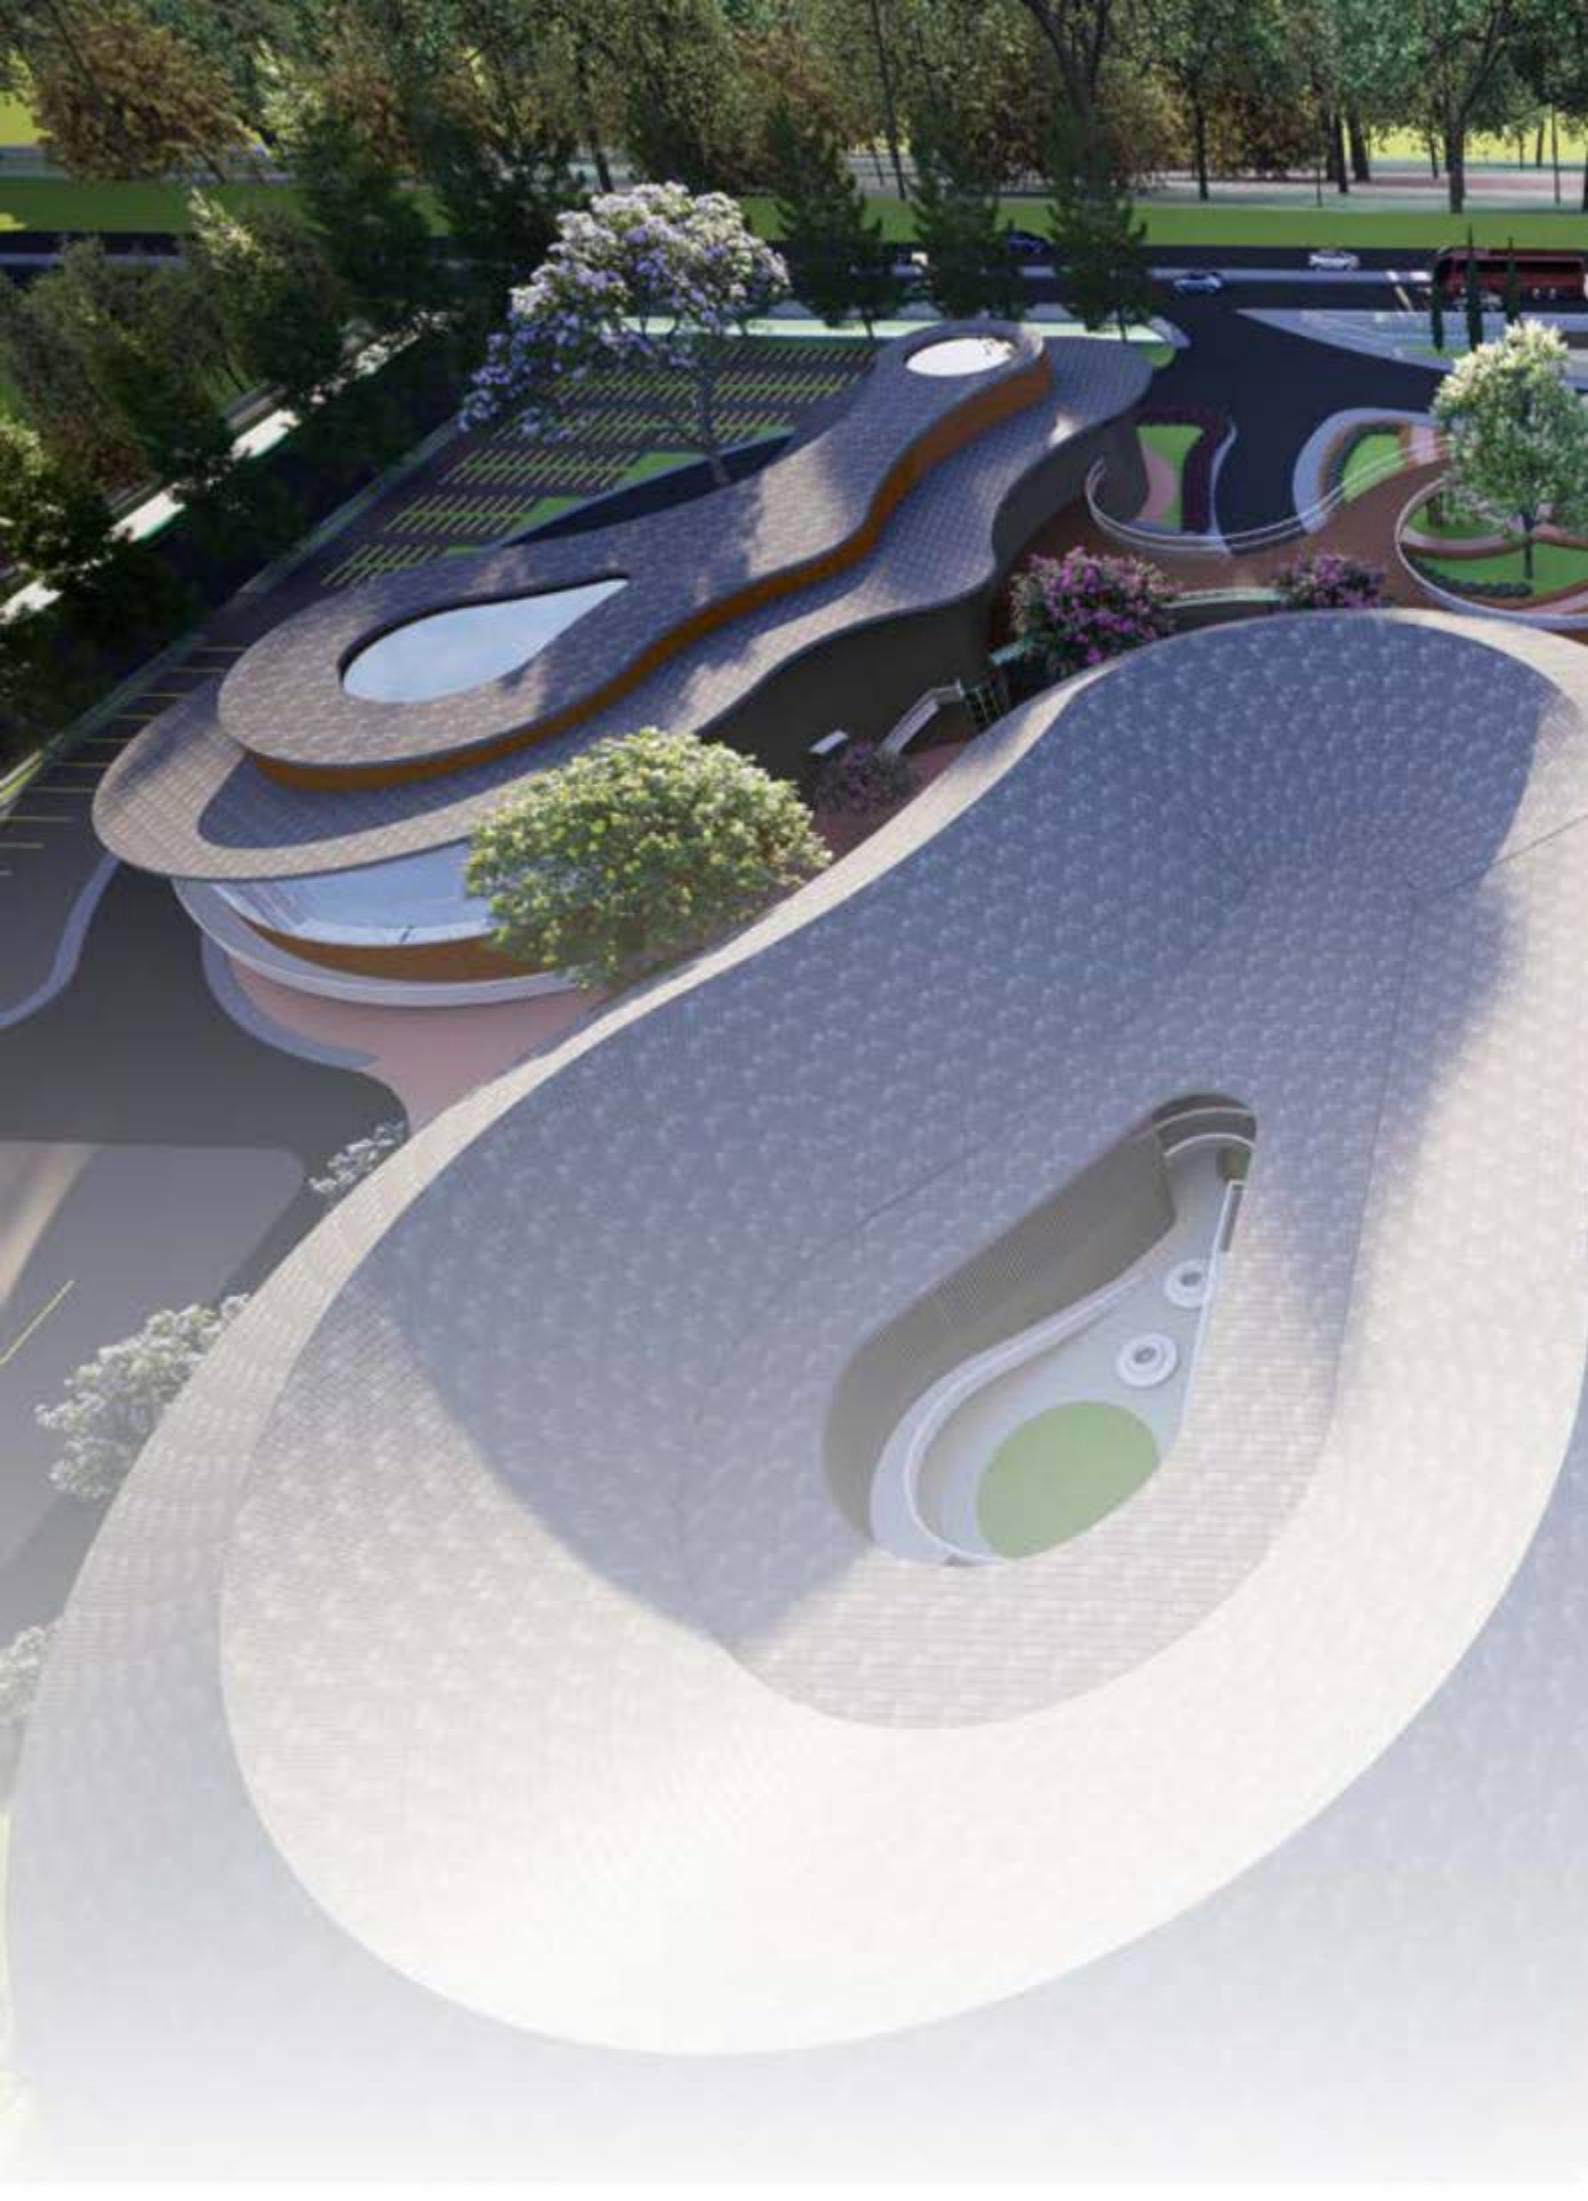

An aerial photograph of a modern highway interchange. The roads are multi-lane highways with smooth asphalt surfaces. The surrounding area is landscaped with various trees and shrubs, creating a green belt. In the background, there are more trees and possibly some buildings or other parts of the city. The overall scene is clean and organized.

# 5

## KESIMPULAN DAN SARAN

# 5.1

KESIMPULAN

Perancangan Babat Creative Local Industry Center (BCLIC) merupakan respon arsitektural terhadap kebutuhan kawasan Babat akan ruang pemberdayaan ekonomi, koneksi sosial, dan peningkatan kualitas sumber daya manusia. Dengan mengadopsi pendekatan Catalyst Architecture berdasarkan teori Balvočienė & Zaleckis (2021)—yang meliputi aspek Function, Meaning, dan Attraction—rancangan ini tidak hanya fokus pada bentuk fisik, tetapi juga pada peran sosial dan kultural bangunan.

Melalui konsep utama "Synapse – Catalyzing Connections, Empowering Productivity", BCLIC hadir sebagai ruang katalis yang mendorong terjadinya koneksi antarpengguna (masyarakat, UMKM, pemuda kreatif, dan komunitas lokal) serta menciptakan lingkungan produktif dan kolaboratif. Elemen-elemen seperti struktur terbuka, sirkulasi dinamis, zona publik yang interaktif, dan lanskap kontekstual menjadi wujud nyata dari transformasi sosial yang ingin dicapai.

Secara keseluruhan, BCLIC tidak hanya menjawab tantangan ekonomi dan sosial di Babat, tetapi juga mencerminkan nilai-nilai lokal, religius, dan tropis yang khas melalui pendekatan desain yang kontekstual dan bermakna.

# 5.2

SARAN

- **Pengembangan Program Aktivasi Kawasan**

Disarankan agar kawasan BCLIC tidak hanya selesai dalam aspek fisik, tetapi juga dilengkapi dengan program aktivasi yang berkelanjutan seperti pelatihan UMKM, pameran lokal, dan inkubasi bisnis kreatif agar fungsi katalis terus berjalan secara nyata.

- **Kolaborasi Multisektor**

Diperlukan keterlibatan aktif dari pemerintah, pelaku usaha, komunitas pemuda, dan institusi pendidikan untuk menciptakan ekosistem kolaboratif yang mendukung tujuan jangka panjang BCLIC.

- **Pemeliharaan Ruang Terbuka dan Fleksibel**

Karena bangunan menggunakan konsep struktur terbuka dan fleksibel, penting untuk memastikan pemeliharaan dan pengelolaan ruang tetap adaptif terhadap perubahan kebutuhan tanpa mengubah prinsip dasar inklusivitas dan kolaborasi.

- **Penguatan Identitas Visual dan Lokalitas**

Material, warna, dan elemen lanskap yang digunakan sebaiknya tetap mengakar pada identitas lokal Babat, agar masyarakat merasa memiliki (sense of belonging) dan bangunan menjadi landmark kultural yang membanggakan.

# LAMPIRAN



Co-Working Space

Production Studio

Business Center

Maker Space

Meeting Room

Pop-up Market

Food & Beverage Area

Event Space

Inkubator Bisnis

Creative Retail

P

PRIMER

ANA  
FUN


Kantor Administrasi

SERVIS

Security Office


Customer Service

Fasilitas Kebersihan  
dan Pemeliharaan

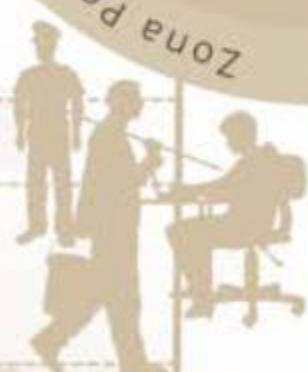


Storage dan Warehouse

MEP Room

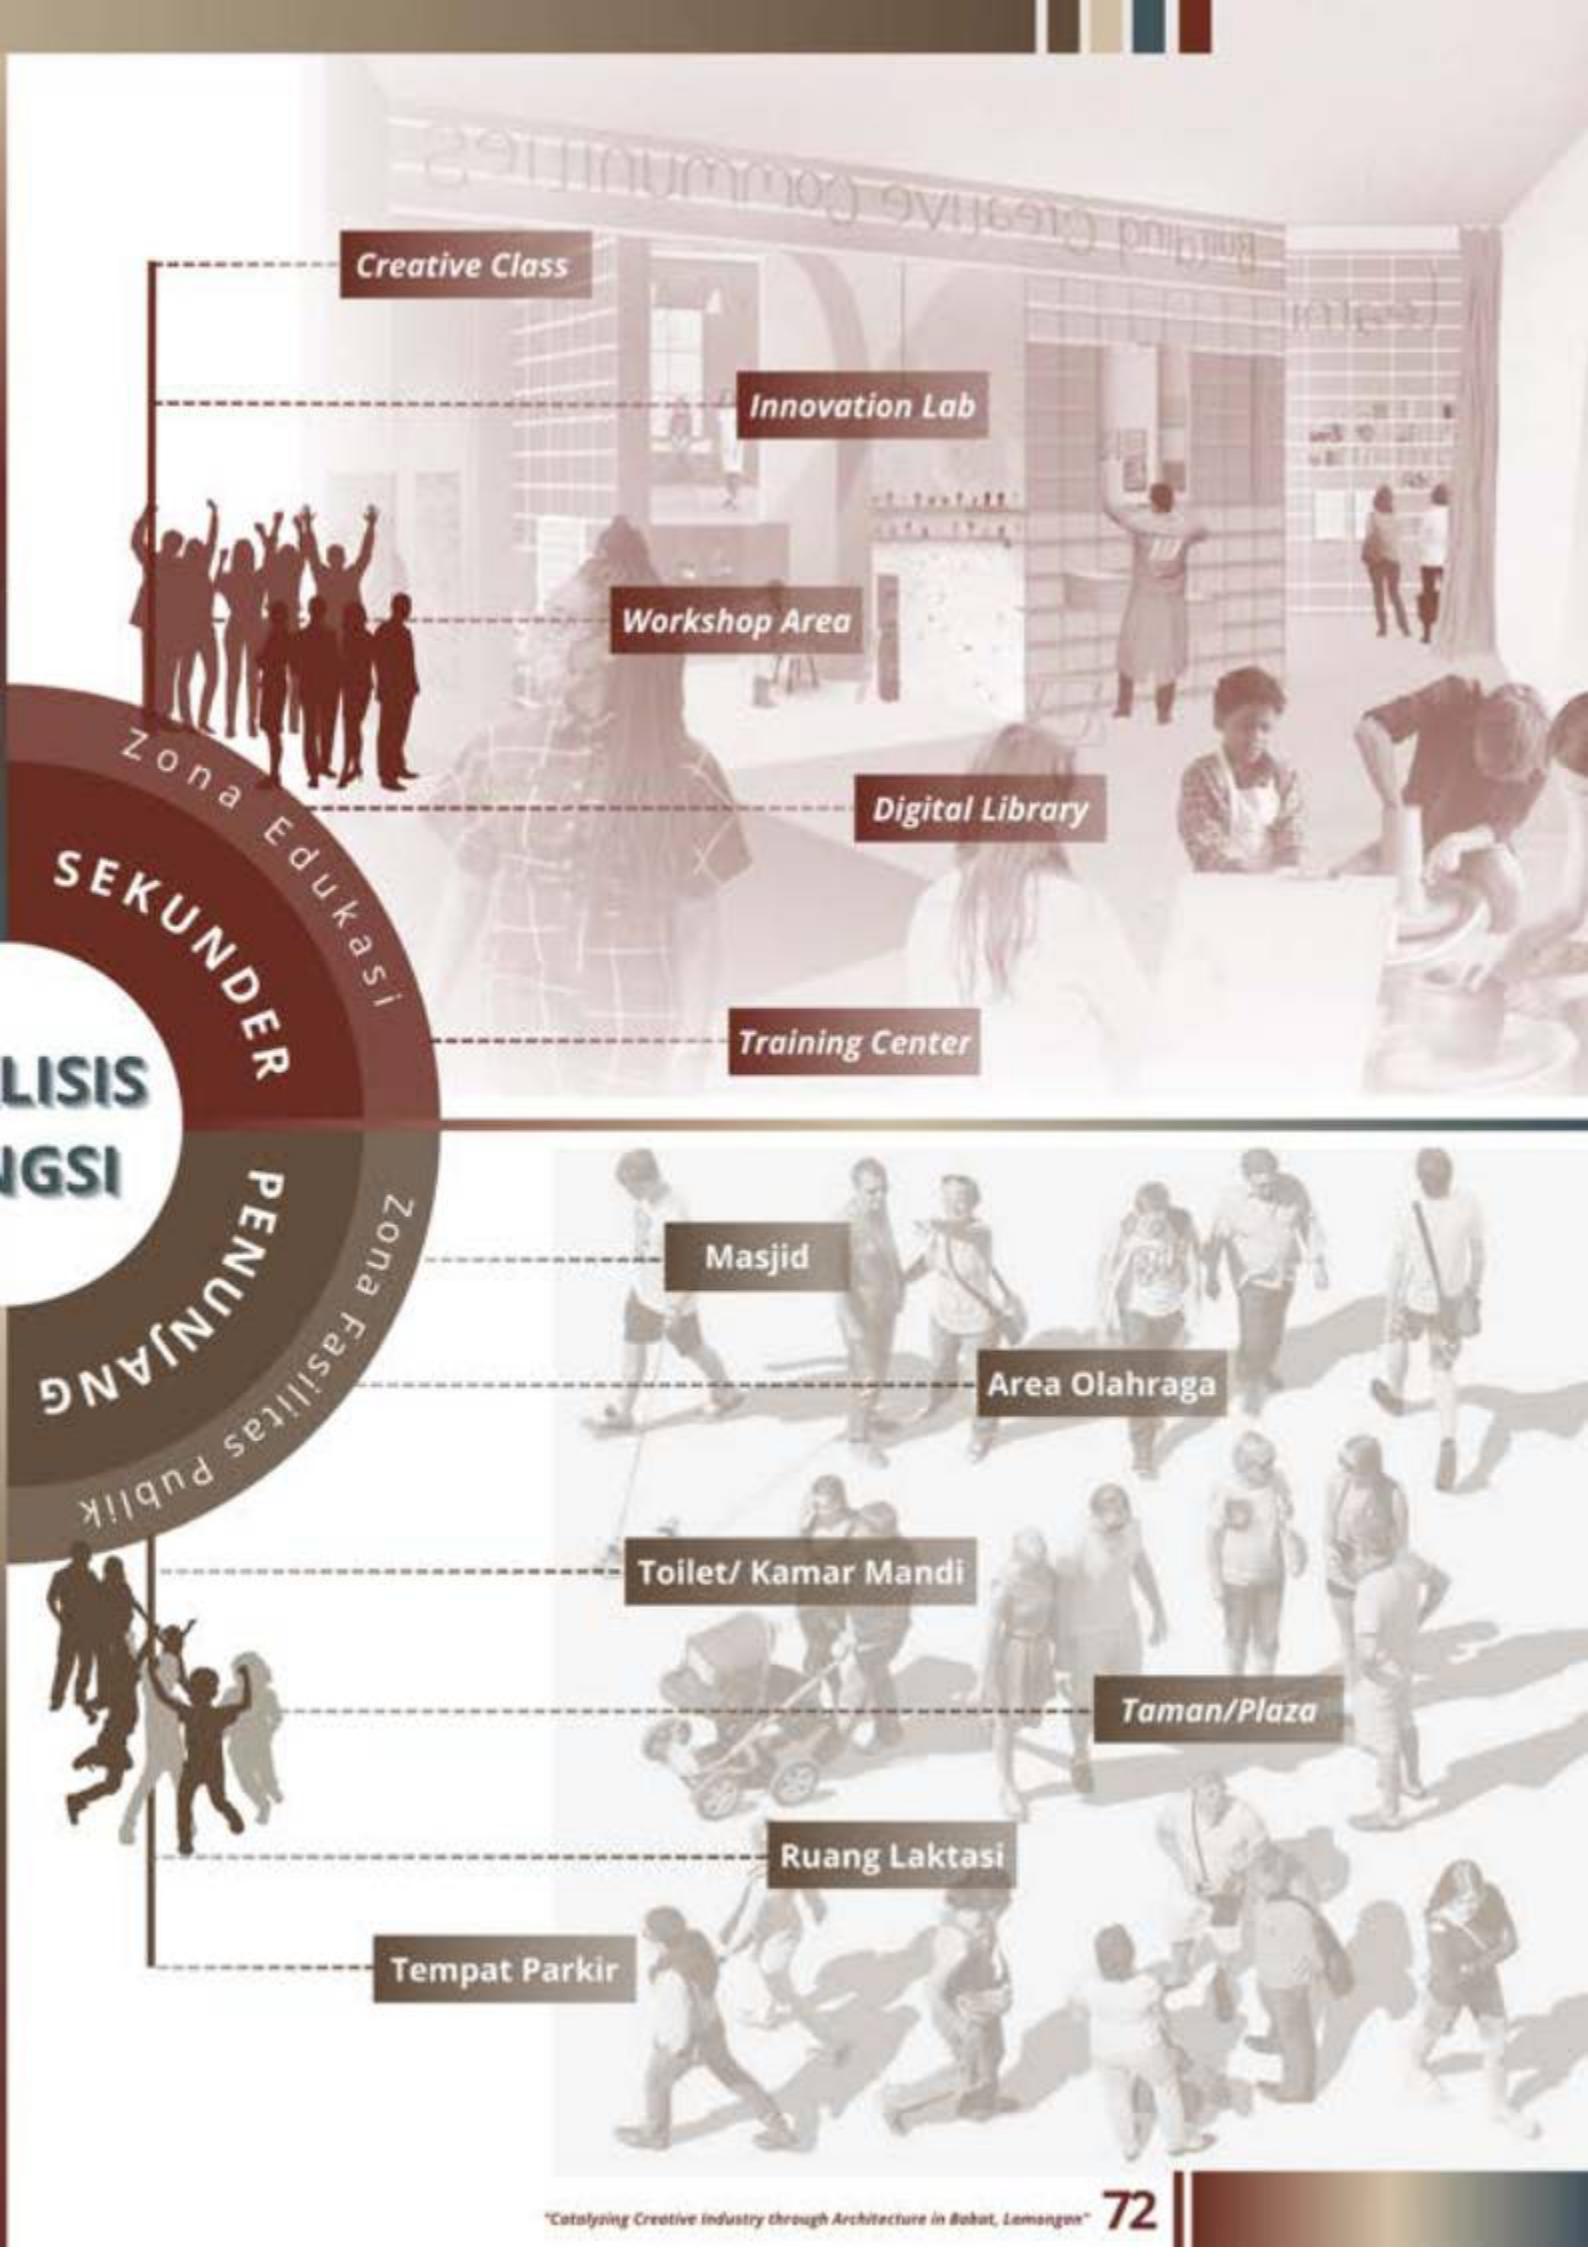

- Magang pro
- Menjadi Asis
- Support staf

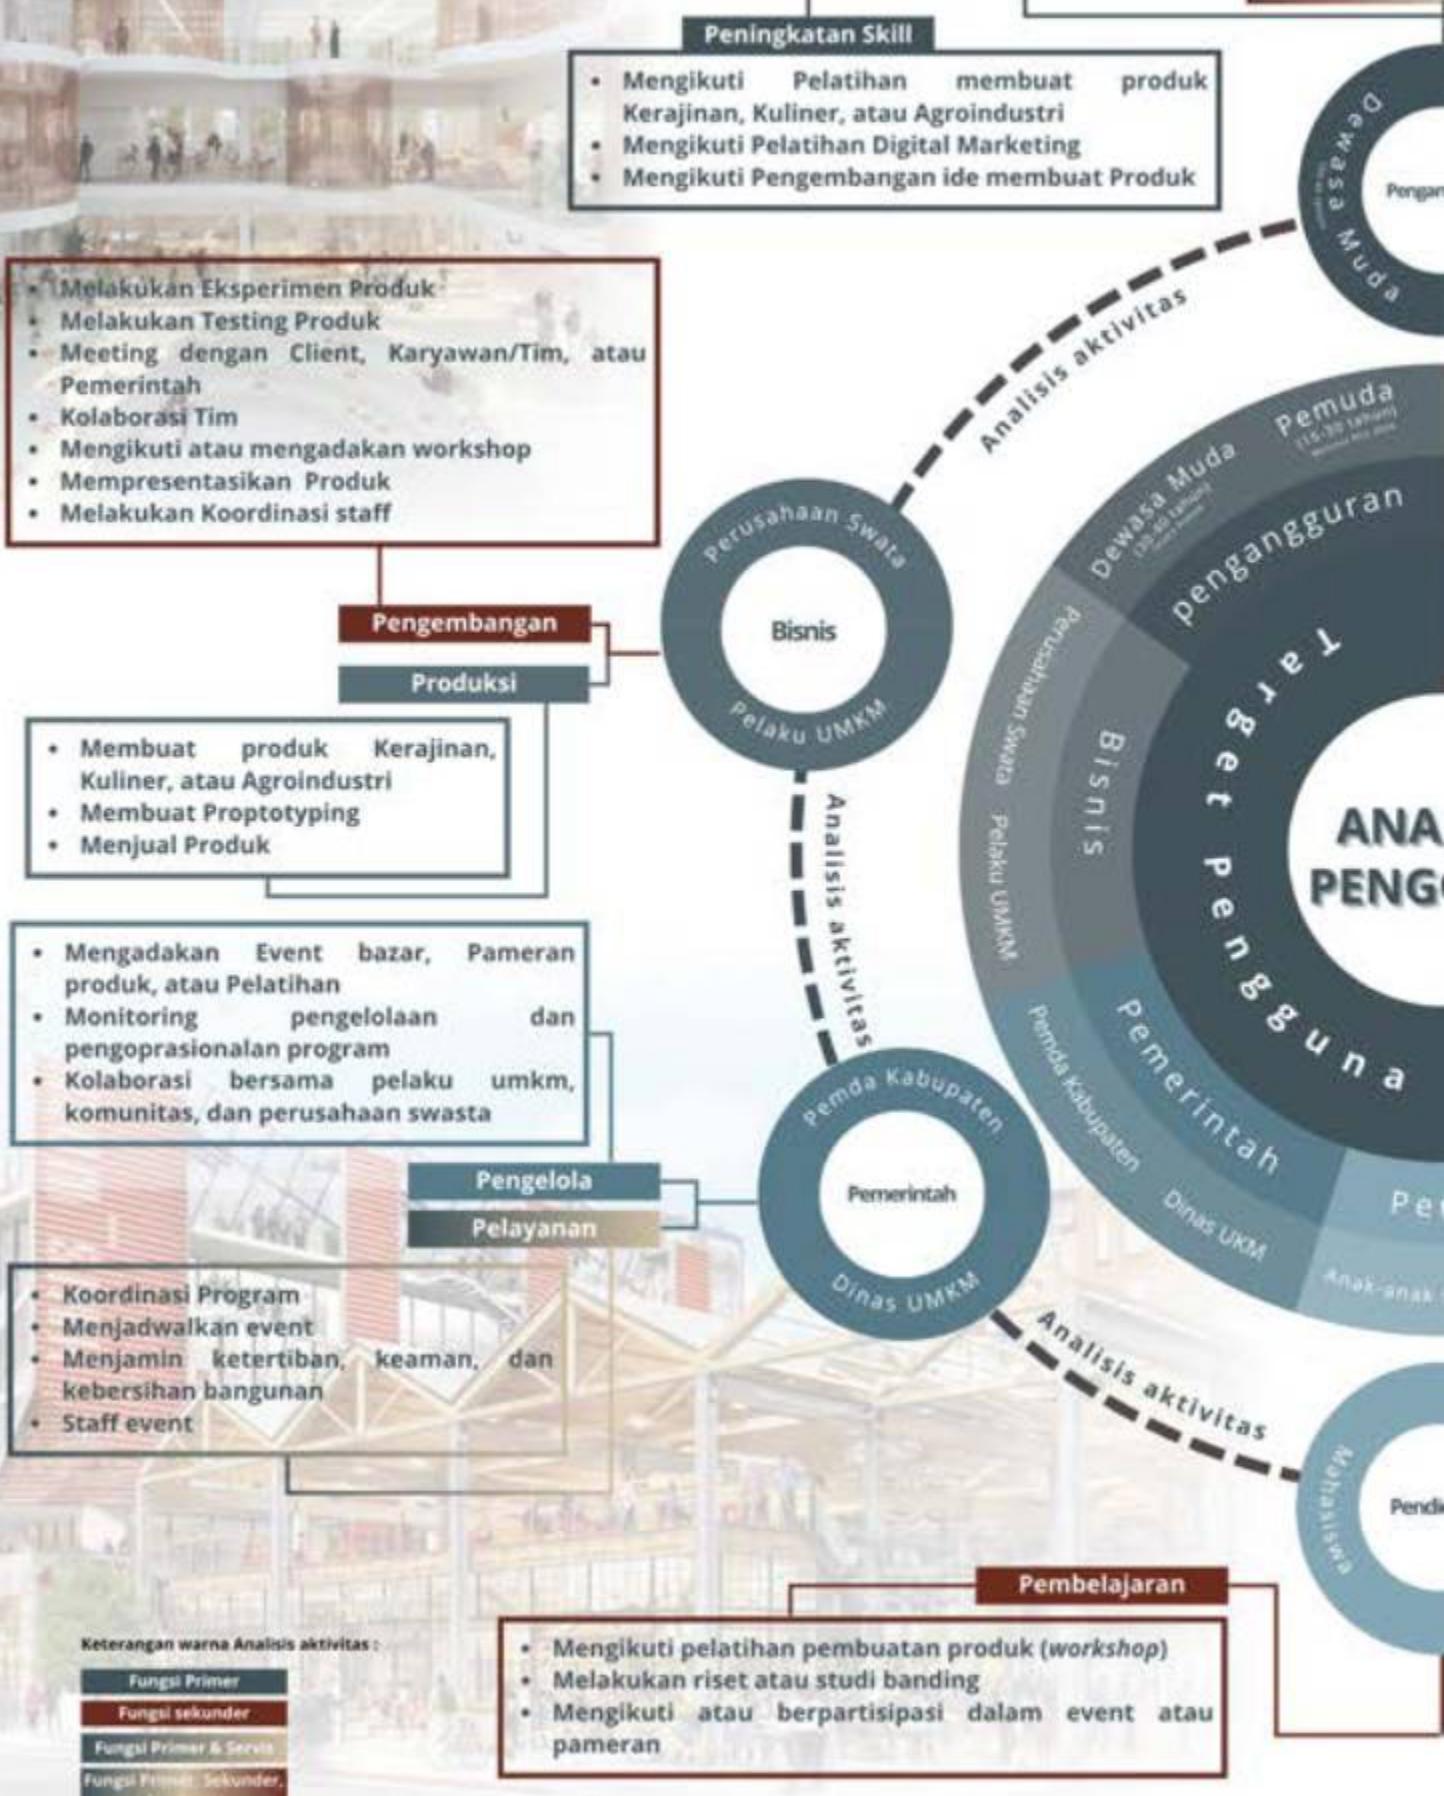

Keterangan warna Analisis aktivitas :

Fungsi Primer
Fungsi sekunder
Fungsi Primer & Sekunder
Fungsi Primer, Sekunder, dan Sosial



## LISIS GUNA


Pendidikan

Mahasiswa

sekolah

Pendidikan

Ilmu Sosial

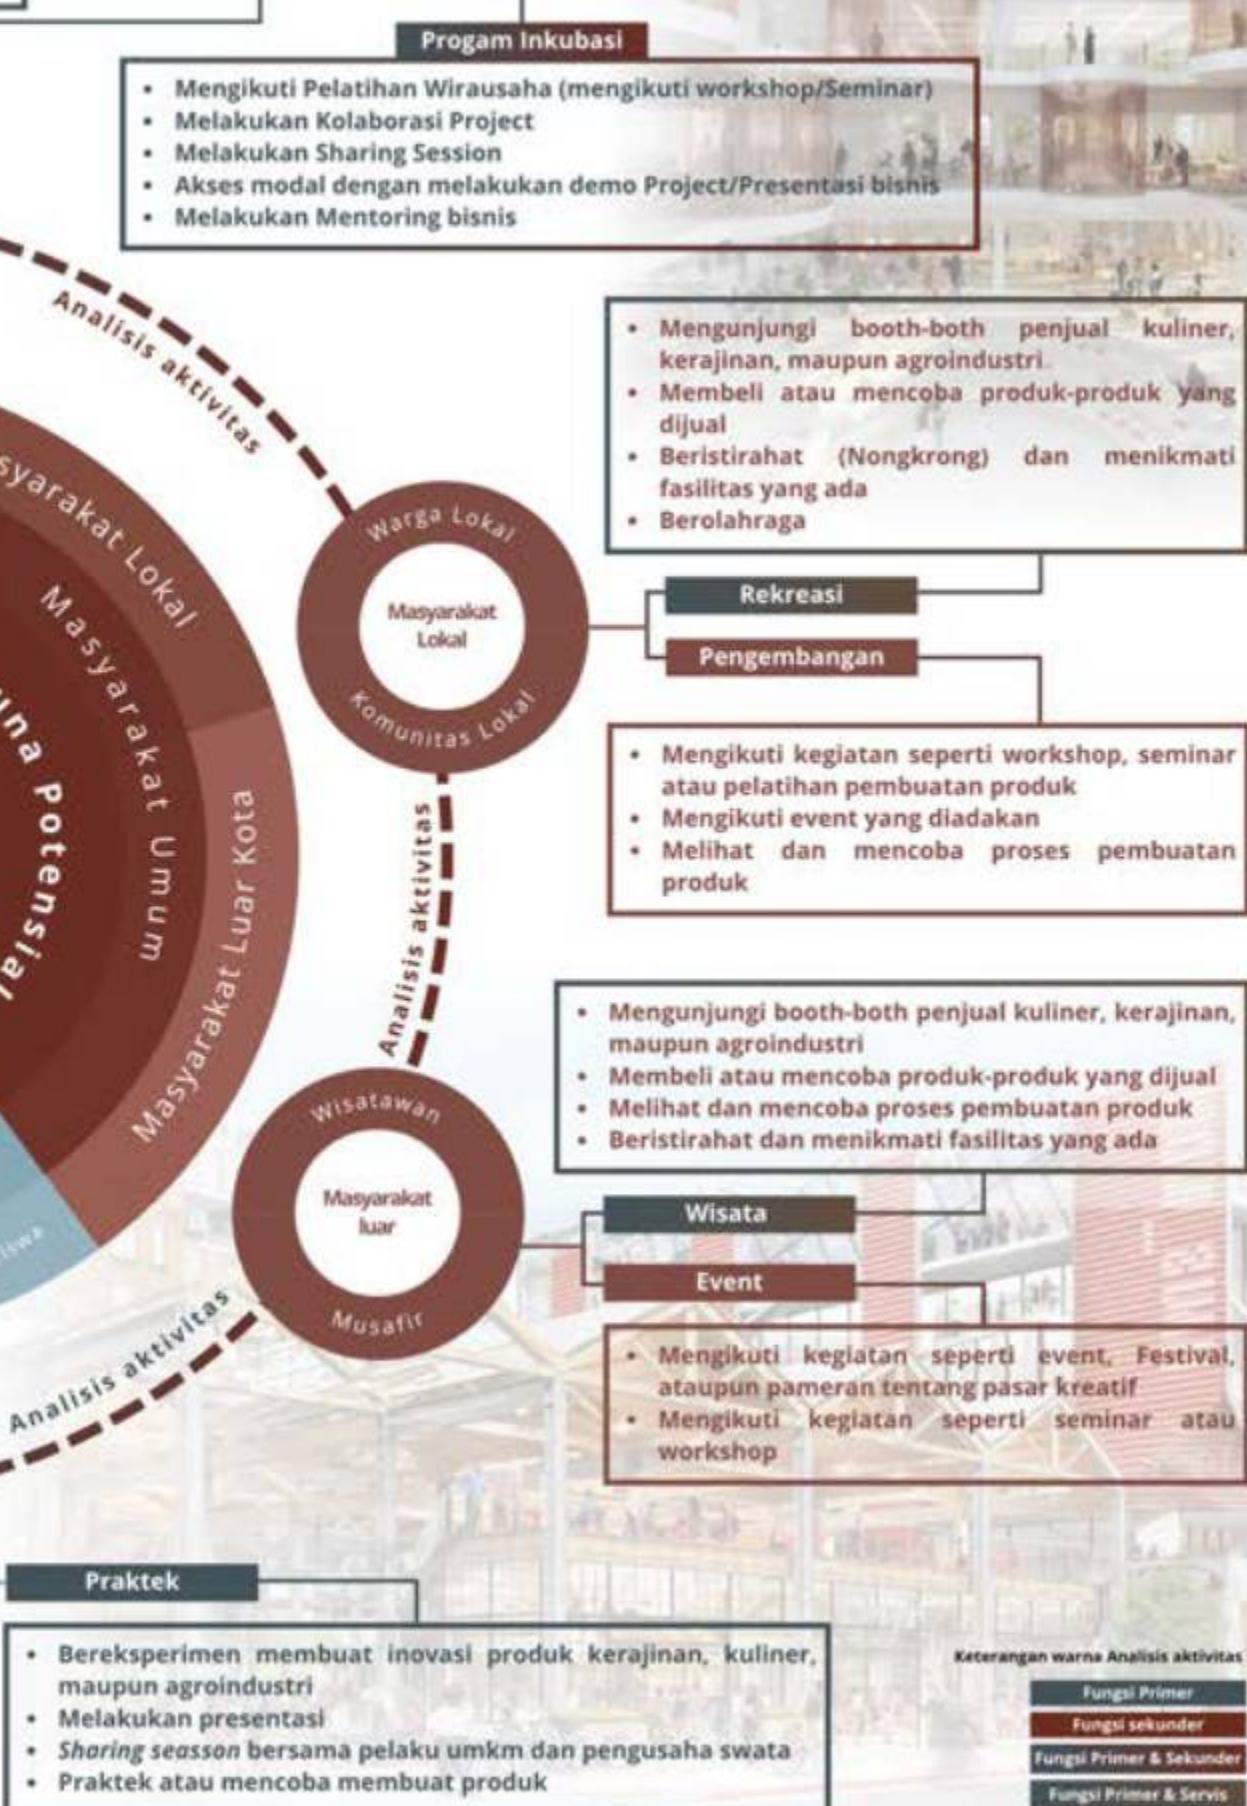

# ANALISIS KEBUTUHAN RUANG

Fungsi	Zona	Aktivitas	Waktu Operasional	Klasifikasi Pengguna	Sifat			Kebutuhan Ruang												
					PU	PV	SP													
INNOVATOR BUSINESS	Co-Working Space	<ul style="list-style-type: none"> <li>• Belajar</li> <li>• Berkeja</li> <li>• Membaca</li> </ul>	Setiap Hari (07.00 - 22.00)	<table border="1"> <tr><td>P1</td><td>P2</td><td>B1</td></tr> <tr><td>M1</td><td>M2</td><td>B2</td></tr> <tr><td>MU</td><td>S</td><td></td></tr> </table>	P1	P2	B1	M1	M2	B2	MU	S					<ul style="list-style-type: none"> <li>• Ruang belajar sendiri</li> <li>• Ruang Belajar bersama</li> </ul>			
P1	P2	B1																		
M1	M2	B2																		
MU	S																			
Production Studio	<ul style="list-style-type: none"> <li>• Mengelola Produk</li> <li>• Mengemas Produk</li> </ul>	Setiap Hari (07.00-16.00)	<table border="1"> <tr><td>P1</td><td>P2</td><td>M2</td></tr> <tr><td>M1</td><td>MU</td><td>S</td></tr> </table>	P1	P2	M2	M1	MU	S				<ul style="list-style-type: none"> <li>• Ruang Penyimpanan bahan baku</li> <li>• Ruang Pengelolaan produk</li> <li>• Ruang pengemasan Produk</li> </ul>							
P1	P2	M2																		
M1	MU	S																		
Maker Space	<ul style="list-style-type: none"> <li>• Berdiskusi</li> <li>• Berkolaborasi</li> <li>• Presentasi</li> <li>• Praktek inovasi membuat produk</li> </ul>	Setiap Hari (07.00 - 22.00)	<table border="1"> <tr><td>P1</td><td>P2</td><td>B1</td></tr> <tr><td>M1</td><td>S</td><td>B2</td></tr> </table>	P1	P2	B1	M1	S	B2				<ul style="list-style-type: none"> <li>• Ruang Kolaboratif</li> </ul>							
P1	P2	B1																		
M1	S	B2																		
Meeting Room	<ul style="list-style-type: none"> <li>• Berdiskusi</li> <li>• Berkolaborasi</li> <li>• Presentasi</li> </ul>	On-Demand	<table border="1"> <tr><td>B1</td><td>B2</td><td>D1</td></tr> <tr><td>M1</td><td>M2</td><td>D2</td></tr> <tr><td>S</td><td></td><td></td></tr> </table>	B1	B2	D1	M1	M2	D2	S						<ul style="list-style-type: none"> <li>• Ruang Kolaboratif</li> </ul>				
B1	B2	D1																		
M1	M2	D2																		
S																				
Pop-Up Market	<ul style="list-style-type: none"> <li>• Melayani Pembeli</li> <li>• Mencoba / Merasakan Produk</li> <li>• Merestock Barang</li> <li>• Menjelaskan Produk</li> </ul>	Setiap Hari (24 jam)	<table border="1"> <tr><td>P1</td><td>P2</td><td>B1</td></tr> <tr><td>D1</td><td>D2</td><td>B2</td></tr> <tr><td>M1</td><td>M2</td><td>MU</td></tr> <tr><td>S</td><td></td><td></td></tr> </table>	P1	P2	B1	D1	D2	B2	M1	M2	MU	S						<ul style="list-style-type: none"> <li>• Retail</li> <li>• Ruang Penyimpanan</li> </ul>	
P1	P2	B1																		
D1	D2	B2																		
M1	M2	MU																		
S																				
Creative Retail	<ul style="list-style-type: none"> <li>• Melayani Pembeli</li> <li>• Merestock Barang</li> <li>• Menjelaskan Produk</li> <li>• Mencoba atau merasakan produk</li> </ul>	Setiap Hari (24 jam)	<table border="1"> <tr><td>P1</td><td>P2</td><td>B1</td></tr> <tr><td>D1</td><td>D2</td><td>B2</td></tr> <tr><td>M1</td><td>M2</td><td>MU</td></tr> <tr><td>S</td><td></td><td></td></tr> </table>	P1	P2	B1	D1	D2	B2	M1	M2	MU	S						<ul style="list-style-type: none"> <li>• Retail</li> <li>• Ruang Kolaboratif</li> </ul>	
P1	P2	B1																		
D1	D2	B2																		
M1	M2	MU																		
S																				
Display Gallery	<ul style="list-style-type: none"> <li>• Memajang hasil produk kerajinan</li> <li>• Penghargaan yang diraih</li> </ul>	Setiap Hari (24 jam)	<table border="1"> <tr><td>P1</td><td>P2</td><td>B1</td></tr> <tr><td>D1</td><td>D2</td><td>B2</td></tr> <tr><td>M1</td><td>M2</td><td>MU</td></tr> <tr><td>S</td><td></td><td></td></tr> </table>	P1	P2	B1	D1	D2	B2	M1	M2	MU	S						<ul style="list-style-type: none"> <li>• Ruang Serbaguna</li> <li>• Ruang Penyimpanan</li> </ul>	
P1	P2	B1																		
D1	D2	B2																		
M1	M2	MU																		
S																				
KREATIF	Food & Beverage Area	<ul style="list-style-type: none"> <li>• Membeli produk</li> <li>• Menjual Produk</li> <li>• Duduk/Berdiri</li> <li>• Memakan/meminum produk</li> </ul>	Setiap Hari (24 jam)	<table border="1"> <tr><td>P1</td><td>P2</td><td>B1</td></tr> <tr><td>D1</td><td>D2</td><td>B2</td></tr> <tr><td>M1</td><td>M2</td><td>MU</td></tr> <tr><td>S</td><td></td><td></td></tr> </table>	P1	P2	B1	D1	D2	B2	M1	M2	MU	S						<ul style="list-style-type: none"> <li>• Retail/foodcourt</li> <li>• Area makan</li> </ul>
P1	P2	B1																		
D1	D2	B2																		
M1	M2	MU																		
S																				
	Event Spaces	<ul style="list-style-type: none"> <li>• Berjualan</li> <li>• Praktek membuat produk/workshop</li> <li>• Pertunjukan</li> <li>• Beristirahat</li> </ul>	On-Demand	<table border="1"> <tr><td>P1</td><td>P2</td><td>B1</td></tr> <tr><td>D1</td><td>D2</td><td>B2</td></tr> <tr><td>M1</td><td>M2</td><td>MU</td></tr> <tr><td>S</td><td></td><td></td></tr> </table>	P1	P2	B1	D1	D2	B2	M1	M2	MU	S						<ul style="list-style-type: none"> <li>• Ruang Serbaguna</li> </ul>
P1	P2	B1																		
D1	D2	B2																		
M1	M2	MU																		
S																				

KETERANGAN PENGGUNA :

P1 Pengangguran Persewa	B1 Perusahaan Seduta	D1 Permencahan Dalam	M1 Pelajar	MU Masyarakat Umum
P2 Pengangguran Jangka	B2 Petaku UMKM	D2 Dinas UMKM	M2 Mahasiswa	S Staf

KETERANGAN SIFAT RUANG :

PU	= Publik
PV	= Semi Privat

# ANALISIS KEBUTUHAN RUANG

Fungsi	Zona	Aktivitas	Waktu Operasional	Klasifikasi Pengguna	Sifat			Kebutuhan Ruang												
					PU	PV	SP													
ZONA SEKUNDER DUKASERI	Creative Class	<ul style="list-style-type: none"> <li>Belajar</li> <li>Mendengarkan</li> <li>Sharing Sesion</li> <li>Membaca</li> <li>Presentasi</li> </ul>	Setiap Hari (08.00 - 18.00)	<table border="1"> <tr><td>B1</td><td>B2</td><td>B1</td></tr> <tr><td>D2</td><td>M1</td><td>M2</td></tr> <tr><td>S</td><td></td><td></td></tr> </table>	B1	B2	B1	D2	M1	M2	S						<ul style="list-style-type: none"> <li>Ruang Serbaguna</li> <li>Ruang Penyimpanan</li> </ul>			
B1	B2	B1																		
D2	M1	M2																		
S																				
Workshop Area	<ul style="list-style-type: none"> <li>Belajar</li> <li>Mendengarkan</li> <li>Sharing Sesion</li> <li>Diskusi</li> <li>Presentasi</li> <li>Praktek</li> </ul>	On-Demand	<table border="1"> <tr><td>P1</td><td>P2</td><td>B1</td></tr> <tr><td>D1</td><td>D2</td><td>B2</td></tr> <tr><td>M1</td><td>M2</td><td>MU</td></tr> <tr><td>S</td><td></td><td></td></tr> </table>	P1	P2	B1	D1	D2	B2	M1	M2	MU	S						<ul style="list-style-type: none"> <li>Aula Serbaguna</li> <li>Ruang Penyimpanan</li> <li>Ruang Audio</li> </ul>	
P1	P2	B1																		
D1	D2	B2																		
M1	M2	MU																		
S																				
Innovation Lab	<ul style="list-style-type: none"> <li>Berkolaborasi</li> <li>Presentasi</li> <li>Praktek inovasi membuat produk</li> </ul>	Setiap Hari (07.00 - 22.00)	<table border="1"> <tr><td>P1</td><td>P2</td><td>M1</td></tr> <tr><td>S</td><td>MU</td><td>M2</td></tr> <tr><td></td><td></td><td></td></tr> </table>	P1	P2	M1	S	MU	M2							<ul style="list-style-type: none"> <li>Ruang Penyimpanan Barang</li> <li>Ruang Uji Praktek Produk</li> </ul>				
P1	P2	M1																		
S	MU	M2																		
Digital Library	<ul style="list-style-type: none"> <li>Membaca</li> <li>Menonton</li> <li>Mendengarkan</li> </ul>	Setiap Hari (07.00 - 21.00)	<table border="1"> <tr><td>P1</td><td>P2</td><td>B1</td></tr> <tr><td>D1</td><td>D2</td><td>B2</td></tr> <tr><td>M1</td><td>M2</td><td>MU</td></tr> <tr><td>S</td><td></td><td></td></tr> </table>	P1	P2	B1	D1	D2	B2	M1	M2	MU	S						<ul style="list-style-type: none"> <li>Ruang Perpustakaan</li> <li>Ruang Virtual Reality</li> <li>Ruang Showcase</li> <li>Ruang Exhibition</li> </ul>	
P1	P2	B1																		
D1	D2	B2																		
M1	M2	MU																		
S																				
Training Center	<ul style="list-style-type: none"> <li>Praktek membuat Produk</li> <li>Belajar Simulasi sebagai pekerja</li> <li>Latihan pengembangan bakat dibidang industri</li> </ul>	Setiap Hari (07.00-16.00)	<table border="1"> <tr><td>P1</td><td>P2</td><td>M1</td></tr> <tr><td>B1</td><td>B2</td><td>M2</td></tr> <tr><td>S</td><td></td><td></td></tr> </table>	P1	P2	M1	B1	B2	M2	S						<ul style="list-style-type: none"> <li>Ruang Kolaboratif</li> <li>Ruang pelatihan</li> <li>Ruang instruktur</li> </ul>				
P1	P2	M1																		
B1	B2	M2																		
S																				
Masjid	<ul style="list-style-type: none"> <li>Sholat</li> <li>Mengaji</li> <li>Berdoa</li> <li>Itikaf</li> <li>Beristirahat</li> </ul>	Setiap Hari (24 jam)	<table border="1"> <tr><td>P1</td><td>P2</td><td>B1</td></tr> <tr><td>D1</td><td>D2</td><td>B2</td></tr> <tr><td>M1</td><td>M2</td><td>MU</td></tr> <tr><td>S</td><td></td><td></td></tr> </table>	P1	P2	B1	D1	D2	B2	M1	M2	MU	S						<ul style="list-style-type: none"> <li>Area Sholat</li> <li>Tempat wudhu</li> <li>Kamar Mandi/Toilet</li> <li>Tempat Wudhu</li> <li>Tempat Penyimpanan</li> </ul>	
P1	P2	B1																		
D1	D2	B2																		
M1	M2	MU																		
S																				
PENUNJANG PUBLIK	Kamar Mandi dan Toilet	<ul style="list-style-type: none"> <li>Buang air Kecil</li> <li>Buang air besar</li> <li>Mandi</li> </ul>	Setiap Hari (24 jam)	<table border="1"> <tr><td>P1</td><td>P2</td><td>B1</td><td>B2</td></tr> <tr><td>D2</td><td>D1</td><td>M1</td><td>M2</td></tr> <tr><td>MU</td><td>S</td><td></td><td></td></tr> </table>	P1	P2	B1	B2	D2	D1	M1	M2	MU	S						<ul style="list-style-type: none"> <li>Kamar Mandi Umum</li> <li>Kamar mandi Disabilitas</li> </ul>
P1	P2	B1	B2																	
D2	D1	M1	M2																	
MU	S																			
Sports Station	<ul style="list-style-type: none"> <li>Joging/Lari</li> <li>Bathminton</li> <li>Voly</li> <li>Basket</li> <li>Pencak silat</li> </ul>	Setiap Hari (24 jam)	<table border="1"> <tr><td>P1</td><td>P2</td><td>B1</td></tr> <tr><td>D1</td><td>D2</td><td>B2</td></tr> <tr><td>M1</td><td>M2</td><td>MU</td></tr> <tr><td>S</td><td></td><td></td></tr> </table>	P1	P2	B1	D1	D2	B2	M1	M2	MU	S						<ul style="list-style-type: none"> <li>Lapangan Basket + Voly</li> <li>Lapangan Batminton</li> <li>Joging Track</li> </ul>	
P1	P2	B1																		
D1	D2	B2																		
M1	M2	MU																		
S																				
Plaza atau Taman	<ul style="list-style-type: none"> <li>Berkumpul</li> <li>Beristirahat</li> <li>Bersantai</li> <li>Mengobrol</li> <li>Jalan-jalan</li> </ul>	Setiap Hari (24 jam)	<table border="1"> <tr><td>P1</td><td>P2</td><td>B1</td></tr> <tr><td>D1</td><td>D2</td><td>B2</td></tr> <tr><td>M1</td><td>M2</td><td>MU</td></tr> <tr><td>S</td><td></td><td></td></tr> </table>	P1	P2	B1	D1	D2	B2	M1	M2	MU	S						<ul style="list-style-type: none"> <li>Ruang Terbuka Hijau</li> <li>Amphiteater</li> </ul>	
P1	P2	B1																		
D1	D2	B2																		
M1	M2	MU																		
S																				

## KETERANGAN PENGGUNA :

P1	Pengangguran Pemuda	B1	Pengusaha Seni	D1	Pemerintah Daerah	M1	Pelajar	MU	Masyarakat Umum
P2	Pengangguran Dewasa	B2	Pelaku UMKM	D2	Dinas UMKM	M2	Mahasiswa	S	Staff

## KETERANGAN SIFAT RUANG :

PU	+ Publik
PV	+ Privat

# ANALISIS KEBUTUHAN RUANG

Fungsi	Zona	Aktivitas	Waktu Operasional	Klasifikasi Pengguna	Sifat			Kebutuhan Ruang
					PU	PV	SP	
PENUNJANG	Area Laktasi	<ul style="list-style-type: none"> <li>Mengganti popok bayi</li> <li>Menyusui Bayi</li> <li>Istirahat Bayi dan Ibu ataupun Ibu Hamil</li> </ul>	Setiap Hari (07.00 - 22.00)	<div style="display: flex; justify-content: space-around;"> <span>MU</span> <span>S</span> </div>				<ul style="list-style-type: none"> <li>Ruang Menyusui</li> <li>Ruang Mengganti popok</li> <li>Toilet</li> </ul>
	Tempat Parkir	<ul style="list-style-type: none"> <li>Parkir kendaraan</li> <li>Menata Kendaraan</li> <li>Menjaga Kendaraan</li> </ul>	Setiap Hari (07.00-16.00)	<div style="display: flex; justify-content: space-around;"> <span>P1</span> <span>P2</span> <span>B1</span>   <span>D1</span> <span>D2</span> <span>B2</span>   <span>M1</span> <span>M2</span> <span>MU</span>   <span>S</span> </div>				<ul style="list-style-type: none"> <li>Parkir motor</li> <li>parkir mobil</li> <li>parkir sepeda</li> <li>pos keamanan</li> </ul>
	Kantor Administrasi	<ul style="list-style-type: none"> <li>Mendata Keuangan</li> <li>Data Program pengelolaan</li> <li>Mengatur jadwal event</li> </ul>	Setiap Hari (07.00-16.00)	<div style="display: flex; justify-content: space-around;"> <span>D1</span>   <span>D2</span>   <span>S</span> </div>				<ul style="list-style-type: none"> <li>Ruang Karyawan/Staff</li> <li>Ruang Print out dan Cetak</li> </ul>
	Customer Service	<ul style="list-style-type: none"> <li>Pusat Informasi</li> <li>Memberi arahan</li> <li>Menjelaskan aturan</li> <li>Menjawab Pertanyaan</li> <li>Menyampaikan Informasi</li> </ul>		<div style="display: flex; justify-content: space-around;"> <span>D1</span>   <span>D2</span>   <span>S</span> </div>				<ul style="list-style-type: none"> <li>Ruang Pusat dan informasi</li> <li>Area Pelayanan dan bimbingan</li> </ul>
	Kebersihan dan Pemeliharaan	<ul style="list-style-type: none"> <li>Menyimpan barang untuk bersih-bersih dan Perbaikan Aktivitas</li> <li>Mengatur pengelolaan dan pembuangan sampah</li> </ul>		<div style="display: flex; justify-content: space-around;"> <span>D1</span>   <span>D2</span>   <span>S</span> </div>				<ul style="list-style-type: none"> <li>Ruang penyimpanan alat kebersihan</li> <li>Ruang penyimpanan alat perbaikan (ringan)</li> </ul>
	MEP Room	<ul style="list-style-type: none"> <li>Mengatur aliran listrik</li> <li>mengatur aliran air</li> </ul>		<div style="display: flex; justify-content: space-around;"> <span>D1</span>   <span>D2</span>   <span>S</span> </div>				<ul style="list-style-type: none"> <li>Ruang Utilitas</li> <li>Ruang Electrical</li> </ul>
	Storage dan Wearhouse	<ul style="list-style-type: none"> <li>Tempat penyimpanan barang dan alat perbaikan</li> <li>penyimpanan bahan baku industri</li> </ul>		<div style="display: flex; justify-content: space-around;"> <span>D1</span>   <span>D2</span>   <span>S</span> </div>				<ul style="list-style-type: none"> <li>Ruang penyimpanan barang perbaikan (berat) dan bahan baku industri</li> </ul>
	Security office	<ul style="list-style-type: none"> <li>Menjaga keamanan</li> <li>Istirahat satpam</li> </ul>		<div style="display: flex; justify-content: space-around;"> <span>S</span> </div>				<ul style="list-style-type: none"> <li>Ruang CCTV dan control</li> </ul>

KETERANGAN PENGGUNA :

P1	Penganggaran Publik	B1	Pengembangan Sosial	D1	Pemerintahan Daerah	A1	Pelajaran	MU	Manajemen Urtama
P2	Penganggaran Dalam	B2	Pengembangan UMKM	D2	Dimak UKM&MT	M1	Manajemen	S	Staff

KETERANGAN SIFAT RUANG :

PU	= Publik
PV	= Privat
SP	= Semi Privat

# ANALISIS BESARAN RUANG

FUNGSI	ZONA	RUANG	KAPASITAS	PERABOT	DIMENSI PERABOT	LUASAN GERAK	LUAS TOTAL
C O - W O R K I N G S P A C E	Ruang Belajar Sendiri (Individual Study)	50 Orang	• Meja • Kursi • Loker • Stop Kontak	• (120x60) x 50 unit = 36 m <sup>2</sup> • (50x50cm) x 50 unit = 12.5 m <sup>2</sup> • (200x40cm)x 5 Unit = 4 m <sup>2</sup> <b>Total : 52.5 m<sup>2</sup></b>	• Area duduk = (80x60 cm) = 0.48 m <sup>2</sup> • Area bergerak =(90x90 cm) = 0.81 m <sup>2</sup> Total per orang = 1.29 m <sup>2</sup> <b>50 orang= 64.5 m<sup>2</sup></b>	Sirkulasi = 60% = 0.6 = (52.5 m <sup>2</sup> + 64.5 m <sup>2</sup> ) x 0.6 = 70.2 m <sup>2</sup> <b>Total</b> = 52.5 + 64.5 + 70.2 = 187.2 m <sup>2</sup> <b>= 188 m<sup>2</sup></b>	
	Ruang Belajar Bersama (Collaborative Space)	30 Orang	• Meja diskusi besar • Kursi • Whiteboard Mobile • Storage/Rak • LCD Projector	• (180x90 cm) x 5 unit = 8.1 m <sup>2</sup> • (50x50 cm) x 30 unit = 7.5 m <sup>2</sup> • (180x60 cm) x 2 unit = 2.16 m <sup>2</sup> • (200x40 cm) x 2 unit = 1.6 m <sup>2</sup> <b>Total = 19.36 m<sup>2</sup></b>	• Area duduk diskusi (90x90 cm) = 0.81 m <sup>2</sup> • Area berdiri presentasi (75x90 cm) = 0.675 m <sup>2</sup> Total per orang = 1.485 m <sup>2</sup> <b>30 orang = 44.55 m<sup>2</sup></b>	Sirkulasi 80% = 0.8 = (19.36 m <sup>2</sup> + 44.55 m <sup>2</sup> ) x 0.8 = 51.13 m <sup>2</sup> <b>Total</b> = 19.36 m <sup>2</sup> + 51.13 = 115.04 m <sup>2</sup> <b>=115 m<sup>2</sup></b>	
<b>TOTAL KEBUTUHAN RUANG = 303 m<sup>2</sup></b>							
P R O D U C T I O N S T U D I O	Ruang Penyimpanan	10 Orang	• Rak Bahan Baku • Rak barang setengah jadi • Rak barang jadi • Rak peralatan	• (200x80 cm) x 10 unit = 16 m <sup>2</sup> • (200x80 cm) x 8 unit = 12.8 m <sup>2</sup> • (200x80 cm) x 6 unit = 9.6 m <sup>2</sup> • (200x60 cm) x 5 unit = 6 m <sup>2</sup> <b>Total = 44.4 m<sup>2</sup></b>		Sirkulasi 80% = 0.8 = 44.4 m <sup>2</sup> x 0.8 = 35.52 m <sup>2</sup> <b>Total</b> = 44.4 + 35.52 = 7992 m <sup>2</sup> <b>=80 m<sup>2</sup></b>	
	Ruang Pengelolaan	25 Orang	• Meja Kerja Produksi • Kursi Kerja • Meja Perakitan • Kursi Perakitan • Meja Inspeksi • Kursi Inspeksi	• (180x90 cm) x 10 unit = 16.2 m <sup>2</sup> • (50x50 cm) x 10 unit = 2.5 m <sup>2</sup> • (200x100 cm) x 5 unit = 10 m <sup>2</sup> • (50x50 cm) x 5 unit = 1.25 m <sup>2</sup> • (150x75 cm) x 4 unit = 4.5 m <sup>2</sup> • (45x45 cm) x 4 unit = 0.81 m <sup>2</sup> <b>Total = 35.26m<sup>2</sup></b>		Sirkulasi 80% = 0.8 = 35.26 x 0.8 = 28.208 m <sup>2</sup> <b>Total</b> = 35.26 + 28.208 = 63.468m <sup>2</sup> <b>=64 m<sup>2</sup></b>	
P R I M E R	Ruang Pengemasan	12 Orang	• Meja • Kursi Operator • Rak Produk Jadi • Rak Bahan Kemasan	• (180x90 cm) x 6 unit = 9.72 m <sup>2</sup> • (50x50 cm) x 6 unit = 1.5 m <sup>2</sup> • (200x60 cm) x 4 unit = 4.8 m <sup>2</sup> • (200x40 cm) x 3 unit = 2.4 m <sup>2</sup> <b>Total =18.42 m<sup>2</sup></b>	Area Kerja per Operator (90x105 cm) x 6 orang = 5.67 m <sup>2</sup>	Sirkulasi 70% = 0.7 = (18.42 m <sup>2</sup> + 5.67 m <sup>2</sup> ) x 0.7 = 16.863 m <sup>2</sup> <b>Total</b> = 18.42 m <sup>2</sup> + 5.67 + 16.863 = 40.953 m <sup>2</sup> = 41 m <sup>2</sup>	
	<b>TOTAL KEBUTUHAN RUANG = 185 M<sup>2</sup></b>						
M A K E R S P A C E	Ruang Kolaboratif	24 Orang	• Meja Kerja Kolaboratif • Kursi Kolaboratif • Sofa • Meja Santai • Rak dinding • Lemari penyimpanan	• (200x100 cm) x 12 unit = 24 m <sup>2</sup> • (50x50 cm) x 24 unit = 6 m <sup>2</sup> • (180x90 cm) x 2 unit = 3.24 m <sup>2</sup> • (90x60 cm) x 2 unit = 1.08 m <sup>2</sup> • (200x40 cm) x 6 unit = 4.8 m <sup>2</sup> • (200x60 cm) x 3 unit = 3.6 m <sup>2</sup> <b>Total = 42.72 m<sup>2</sup></b>	• Area Kolaboratif (120x120 cm) x 24 orang = 34.56 m <sup>2</sup> • Area Relaksasi (150x150 cm) x 4 orang = 9 m <sup>2</sup> • Area Penyimpanan (120x150 cm) x 2 orang = 3.6 m <sup>2</sup> <b>Total: 47.16 m<sup>2</sup></b>	Sirkulasi 30% =0.3 = (42.72 m <sup>2</sup> + 47.16 m <sup>2</sup> ) x 0.3 = 26.964 m <sup>2</sup> <b>Total</b> 42.72 m <sup>2</sup> + 47.16 m <sup>2</sup> + 26.964 m <sup>2</sup> = 187.124 m <sup>2</sup> = 188 m <sup>2</sup>	
	<b>TOTAL KEBUTUHAN RUANG = 188 M<sup>2</sup></b>						
M E E T I N G R O O M	Ruang Kolaboratif	24 Orang	• Meja Kerja Kolaboratif • Kursi Kolaboratif • Rak dinding	• (200x100 cm) x 12 unit = 24 m <sup>2</sup> • (50x50 cm) x 24 unit = 6 m <sup>2</sup> • (200x40 cm) x 6 unit = 4.8 m <sup>2</sup> <b>Total: 34.8 m<sup>2</sup></b>	• Area Kolaboratif (120x120 cm) x 24 orang = 34.56 m <sup>2</sup>	Sirkulasi 30% =0.3 = (34.8 m <sup>2</sup> + 34.56 m <sup>2</sup> ) x 0.3 = 20.808 m <sup>2</sup> <b>Total:</b> 34.8 m <sup>2</sup> + 34.56 m <sup>2</sup> + 20.808 m <sup>2</sup> = 90.168 m <sup>2</sup> = 91 m <sup>2</sup>	
	<b>TOTAL KEBUTUHAN RUANG = 91 M<sup>2</sup></b>						

# ANALISIS BESARAN RUANG

FUNGSI ZONA	RUANG	KAPASITAS	PERABOT	DIMENSI PERABOT	LUASAN GERAK	LUAS TOTAL
POP-UP MARKET	Retail	15 Stand	• Meja	• (200 cm x 100 cm)x 15 unit = 30 m <sup>2</sup> Total : 30m <sup>2</sup>	• 150 cm x 150 cm • jumlah stand = 20 (150 cm x 150 cm)x15 = 33.75m <sup>2</sup>	Sirkulasi = 30% = 0.3 = (30 m <sup>2</sup> + 33.75m <sup>2</sup> ) x 0.3 = 19.125 m <sup>2</sup> <b>Total</b> = 30 m <sup>2</sup> + 33.75m <sup>2</sup> + 19.125 m <sup>2</sup> = 82.875 m <sup>2</sup> = 83 m <sup>2</sup>
	Ruang Penyimpanan (Gudang)	10 Unit	• Rak Penyimpanan	• (200 cm x 50 cm) x 10 = 10 m <sup>2</sup>	• Lebar Koridor = 120cm • Jarak antar rak = 200 cm • (120 cm x 200) x 2 sisi = 4.8 m <sup>2</sup> • Total = 4.8 m <sup>2</sup>	Sirkulasi = 30% = 0.3 = (10 m <sup>2</sup> + 4.8 m <sup>2</sup> ) x 0.3 = 4.44 m <sup>2</sup> <b>Total</b> = 10 m <sup>2</sup> + 4.8 m <sup>2</sup> + 4.44 m <sup>2</sup> = 19.24m <sup>2</sup> = 20 m <sup>2</sup>
<b>TOTAL KEBUTUHAN RUANG = 103 m<sup>2</sup></b>						
CREATIVE RETAIL	Retail (Tenant)	15 Stand	• Meja display • Rak penyimpanan • Lemari/kabinet	• 1 unit = 1.8 x 1.5 m = 2.7 m <sup>2</sup> • 2 unit, 1 x 0.4 m = 0.8 m <sup>2</sup> • 1 unit, 1 x 0.5 m = 0.5 m <sup>2</sup> Total : per stan: 4 m <sup>2</sup>	Kapasitas per stan: 2-3 orang • Gerak di depan meja display = 2 m <sup>2</sup> • Gerak di area rak dan lemari = 2 m <sup>2</sup> Luas Gerak per Stan = 2 m <sup>2</sup> + 2 m <sup>2</sup> = 4 m <sup>2</sup> <b>Total Luasan Gerak:</b> (4 m <sup>2</sup> per stan x 15 stan) = 60 m <sup>2</sup>	Sirkulasi: 45% = 0.45 = (4 m <sup>2</sup> + 60 m <sup>2</sup> ) x 0.45 = 28.8m <sup>2</sup> <b>Total</b> = 4 m <sup>2</sup> + 60 m <sup>2</sup> + 28.8m <sup>2</sup> = 92.8 m <sup>2</sup> = 93 m <sup>2</sup>
	Ruang Kolaboratif	24 Orang	• Meja Kerja Kolaboratif • Kursi Kolaboratif • Rak dinding	• (200x100 cm) x 12 unit = 24 m <sup>2</sup> • (50x50 cm) x 24 unit = 6m <sup>2</sup> • (200x40 cm) x 6 unit = 4.8 m <sup>2</sup> Total: 34.8 m <sup>2</sup>	• Area Kolaboratif = (120x120 cm) x 24 orang = 34.56 m <sup>2</sup>	Sirkulasi 30% = 0.3 = (34.8 m <sup>2</sup> + 34.56 m <sup>2</sup> ) x 0.3 = 20.808 m <sup>2</sup> <b>Total:</b> 34.8 m <sup>2</sup> + 34.56 m <sup>2</sup> + 20.808 m <sup>2</sup> = 90.168 m <sup>2</sup> = 91 m <sup>2</sup>
<b>TOTAL KEBUTUHAN RUANG = 184 m<sup>2</sup></b>						
DISPLAY GALLERY	Ruang Serbaguna	20 Orang	• Kursi: 20 unit • Panggung/stage: 1 unit • Area display: 6 unit	• (0.5 x 0.5 m) x 20 unit = 5 m <sup>2</sup> • 6 x 4 m = 24 m <sup>2</sup> • (180x90 cm) x 2 unit = 32.4 m <sup>2</sup> • (2 x 2 m) x 6 unit = 24 m <sup>2</sup> Total = 53 m <sup>2</sup>	Luas Gerak: 3 m <sup>2</sup> per orang = 3 m <sup>2</sup> x 20 orang = 60 m <sup>2</sup> <b>Total:</b> 53 m <sup>2</sup> + 60 m <sup>2</sup> + 50.85 m <sup>2</sup> = 163.85 m <sup>2</sup> = 164 m <sup>2</sup>	Sirkulasi 45% = 0.45 = (53 m <sup>2</sup> + 60 m <sup>2</sup> ) x 0.45 = 50.85m <sup>2</sup> <b>Total</b> 53 m <sup>2</sup> + 60 m <sup>2</sup> + 50.85 m <sup>2</sup> = 163.85 m <sup>2</sup> = 164 m <sup>2</sup>
	Ruang Penyimpanan	5 Unit	• Rak Penyimpanan	• (200 cm x 50 cm) x 5 = 5 m <sup>2</sup>	• Lebar Koridor = 120cm • Jarak antar rak = 200 cm • (120 cm x 200) x 2 sisi = 4.8 m <sup>2</sup> Total = 4.8 m <sup>2</sup>	Sirkulasi = 30% = 0.3 = (5 m <sup>2</sup> + 4.8 m <sup>2</sup> ) x 0.3 = 2.94 m <sup>2</sup> <b>Total</b> = 5 m <sup>2</sup> + 4.8 m <sup>2</sup> + 2.94 m <sup>2</sup> = 12.74 m <sup>2</sup> = 13 m <sup>2</sup>
<b>TOTAL KEBUTUHAN RUANG = 177 m<sup>2</sup></b>						
FOOD & BEVERAGE AREA	Retail (Foodcourt)	15 Stand	• Meja Display • Rak Penyimpanan • Lemari/Kabinet	• 1.8 x 1.5 m = 2.7 m <sup>2</sup> • 1 x 0.4 m = 0.8 m <sup>2</sup> • 1 x 0.5 m = 0.5 m <sup>2</sup> Total = 4 m <sup>2</sup>	• 1 orang per stand = 2 m <sup>2</sup> • Luasan Gerak per stand = 4 x 2 = 8 m <sup>2</sup>	Sirkulasi 45% = 0.45 = (4 m <sup>2</sup> + 8 m <sup>2</sup> ) x 0.45 = 5.4 m <sup>2</sup> <b>Total</b> = 4m <sup>2</sup> + 8m <sup>2</sup> + 5.4m <sup>2</sup> = 17.4 m <sup>2</sup> per stand = 17.4 x 15 = 261 m <sup>2</sup>
	Area Makan	60 Orang	• Meja makan 30 unit • Kursi 60 unit	• (1.5 x 1 m) x 30 = 45 m <sup>2</sup> • (0.5 x 0.5 m) x 60 = 15 m <sup>2</sup> Total = 60 m <sup>2</sup>	• Gerak 1 orang = 180 cm • Jarak antar meja & kursi = 200 cm • (180 cm x 200 cm) x 2 sisi = 72m <sup>2</sup> Total = 72 m <sup>2</sup>	<b>SIRKULASI = 30% = 0.3</b> = (60 m <sup>2</sup> + 72m <sup>2</sup> ) x 0.3 = 39.6 m <sup>2</sup> <b>Total</b> = 60m <sup>2</sup> + 72m <sup>2</sup> + 39.6m <sup>2</sup> = 171.6 m <sup>2</sup> = 172 m <sup>2</sup>
<b>TOTAL KEBUTUHAN RUANG = 433 m<sup>2</sup></b>						

# ANALISIS BESARAN RUANG

FUNGSI ZONA	RUANG	KAPASITAS	PERABOT	DIMENSI PERABOT	LUASAN GERAK	LUAS TOTAL
P R I M E R E V E N T S P A C E	Ruang Serbaguna	100 Orang	<ul style="list-style-type: none"> <li>Panggung</li> <li>Kursi</li> <li>Area display</li> </ul>	<ul style="list-style-type: none"> <li>6 mx 6m = 36 m<sup>2</sup></li> <li>(50cm x 50cm) x 100 = 25 m<sup>2</sup></li> <li>3 x 2 = 6 m<sup>2</sup></li> </ul> <b>Total = 67 m<sup>2</sup></b>	<ul style="list-style-type: none"> <li>gerak 1 orang = 2m</li> <li>= 2x 100 = 20 m<sup>2</sup></li> <li>jarak antar kursi 2 m = 67 m<sup>2</sup></li> <li>gerak area display dan panggung = 36 + 6 = 42m<sup>2</sup></li> <li>Total = 64 m<sup>2</sup></li> </ul>	<b>Sirkulasi: 45% = 0.45</b> $= (67 \text{ m}^2 + 64 \text{ m}^2) \times 0.45 = 58.95 \text{ m}^2$ <b>Total</b> $= 67 \text{ m}^2 + 64 \text{ m}^2 + 58.95 \text{ m}^2 = 189.95 \text{ m}^2 = 190 \text{ m}^2$
<b>TOTAL KEBUTUHAN RUANG = 190 m<sup>2</sup></b>						
C R E A T I V E C L A S S	Ruang Kolaboratif	30 Orang	<ul style="list-style-type: none"> <li>Meja Kerja Kolaboratif</li> <li>Kursi Kolaboratif</li> <li>Rak dinding</li> </ul>	<ul style="list-style-type: none"> <li>(200x100 cm) x 15 unit = 30 m<sup>2</sup></li> <li>(50x50 cm) x 30 unit = 7.5m<sup>2</sup></li> <li>(200x40 cm) x 10 unit = 8 m<sup>2</sup></li> </ul> <b>Total: 45.5 m<sup>2</sup></b>	Area Kolaboratif = (120x120 cm) x 30 orang = 43.2 m <sup>2</sup>	<b>Sirkulasi 30% = 0.3</b> $= (45.5 \text{ m}^2 + 43.2 \text{ m}^2) \times 0.3 = 26.61 \text{ m}^2$ <b>Total:</b> $= 45.5 \text{ m}^2 + 43.2 \text{ m}^2 + 26.61 \text{ m}^2 = 74.31 \text{ m}^2 = 75 \text{ m}^2$
Ruang Penyimpanan	3 unit		<ul style="list-style-type: none"> <li>Rak penyimpanan</li> </ul>	<ul style="list-style-type: none"> <li>(200 cm x 50 cm) x 3 = 3 m<sup>2</sup></li> </ul>	<ul style="list-style-type: none"> <li>Lebar Koridor = 120cm</li> <li>Jarak antar rak = 200 cm</li> <li>(120 cm x 200) x 2 sisi = 4.8 m<sup>2</sup></li> <li>Total = 4.8 m<sup>2</sup></li> </ul>	<b>Sirkulasi = 30% = 0.3</b> $= (3 \text{ m}^2 + 4.8 \text{ m}^2) \times 0.3 = 2.34 \text{ m}^2$ <b>Total</b> $= 3 \text{ m}^2 + 4.8 \text{ m}^2 + 2.34 \text{ m}^2 = 31.2 \text{ m}^2 = 32 \text{ m}^2$
<b>TOTAL KEBUTUHAN RUANG = 107 m<sup>2</sup></b>						
A U D I T O R I U M W O R K S H O P S E K U N D E R A R E A	Auditorium	50 Orang	<ul style="list-style-type: none"> <li>Meja Workshop</li> <li>Kursi</li> <li>Podium</li> </ul>	<ul style="list-style-type: none"> <li>(1.8m x 0.9m) x 25 unit = 40.5 m<sup>2</sup></li> <li>(0.5m x 0.5m) x 50 unit = 12.5 m<sup>2</sup></li> <li>(1.2m x 0.6m) x 1 unit = 0.72 m<sup>2</sup></li> </ul> <b>Total = 53.72m<sup>2</sup></b>	Per Orang = (1.2m x 1.5m) x 50 orang = 90 m <sup>2</sup> <b>Total: 90m<sup>2</sup></b>	<b>Sirkulasi 30 % = 0.3</b> $= (53.72 \text{ m}^2 + 90 \text{ m}^2) \times 0.3 = 43.116 \text{ m}^2$ <b>Total</b> $= 53.72 \text{ m}^2 + 90 \text{ m}^2 + 43.116 \text{ m}^2 = 186.836 \text{ m}^2 = 187 \text{ m}^2$
Ruang Penyimpanan	2 Orang		<ul style="list-style-type: none"> <li>Rak Peralatan</li> </ul>	<ul style="list-style-type: none"> <li>(200x60 cm) x 8 unit = 9.6 m<sup>2</sup></li> </ul>	<ul style="list-style-type: none"> <li>Area Gerak (120x200 cm) x 2 sisi = 4.8 m<sup>2</sup></li> </ul>	<b>Sirkulasi = 30% = 0.3</b> $= (9.6 \text{ m}^2 + 4.8 \text{ m}^2) \times 0.3 = 4.32 \text{ m}^2$ <b>Total</b> $= 9.6 \text{ m}^2 + 4.8 \text{ m}^2 + 4.32 \text{ m}^2 = 18.72 \text{ m}^2 = 19 \text{ m}^2$
Ruang Sistem	2 Orang		<ul style="list-style-type: none"> <li>Meja Operator</li> <li>Rak Peralatan</li> <li>Kursi</li> </ul>	<ul style="list-style-type: none"> <li>(180x80 cm) x 1 unit = 14.4 m<sup>2</sup></li> <li>(200x60 cm) x 2 unit = 2.4 m<sup>2</sup></li> <li>Kursi (50x50 cm) x 2 unit = 0.5 m<sup>2</sup></li> </ul> <b>Total = 17.3 m<sup>2</sup></b>	<ul style="list-style-type: none"> <li>Per Operator (100x120 cm) x 2 orang = 2.4 m<sup>2</sup></li> </ul>	<b>Sirkulasi = 30% = 0.3</b> $= (17.3 \text{ m}^2 + 2.4 \text{ m}^2) \times 0.3 = 5.91 \text{ m}^2$ <b>Total</b> $= 17.3 \text{ m}^2 + 2.4 \text{ m}^2 + 5.91 \text{ m}^2 = 25.61 \text{ m}^2 = 26 \text{ m}^2$
<b>TOTAL KEBUTUHAN RUANG = 232 m<sup>2</sup></b>						
I N N O V A T I O N L A B	Ruang uji coba produk	20 Orang	<ul style="list-style-type: none"> <li>Meja Kerja</li> <li>Kursi</li> <li>Rak Alat</li> </ul>	<ul style="list-style-type: none"> <li>(180x90 cm) x 10 unit = 16.2 m<sup>2</sup></li> <li>Kursi (50x50 cm) x 20 unit = 5 m<sup>2</sup></li> <li>(200x60 cm) x 4 unit = 4.8 m<sup>2</sup></li> </ul> <b>Total = 26 m<sup>2</sup></b>	(120x150 cm) x 20 orang = 18.6 m <sup>2</sup> <b>Total</b> $= 26 \text{ m}^2 + 36 \text{ m}^2 + 18.6 \text{ m}^2 = 80.6 \text{ m}^2 = 81 \text{ m}^2$	<b>Sirkulasi = 30% = 0.3</b> $= (26 \text{ m}^2 + 36 \text{ m}^2) \times 0.3 = 30 \text{ m}^2$
Ruang penyimpanan	2 Orang		<ul style="list-style-type: none"> <li>Rak Peralatan</li> </ul>	<ul style="list-style-type: none"> <li>(200x60 cm) x 8 unit = 9.6 m<sup>2</sup></li> </ul>	<ul style="list-style-type: none"> <li>Area Gerak (120x200 cm) x 2 sisi = 4.8 m<sup>2</sup></li> </ul>	<b>Sirkulasi = 30% = 0.3</b> $= (9.6 \text{ m}^2 + 4.8 \text{ m}^2) \times 0.3 = 4.32 \text{ m}^2$ <b>Total</b> $= 9.6 \text{ m}^2 + 4.8 \text{ m}^2 + 4.32 \text{ m}^2 = 18.72 \text{ m}^2 = 19 \text{ m}^2$

# ANALISIS BESARAN RUANG

FUNGSI	ZONA	RUANG	KAPASITAS	PERABOT	DIMENSI PERABOT	LUASAN GERAK	LUAS TOTAL
D I G I T A L  L I B R A R Y  S E K U N D E R	Ruang Perpustakan	50 Orang	<ul style="list-style-type: none"> <li>Meja Baca</li> <li>Kursi</li> <li>Rak Buku</li> </ul>	<ul style="list-style-type: none"> <li>(120x80 cm) x 25 unit = 24 m<sup>2</sup></li> <li>Kursi (50x50 cm) x 150 unit = 12.5 m<sup>2</sup></li> <li>Rak Buku (200x40 cm) x 12 unit = 9.6 m<sup>2</sup></li> </ul> <p><b>Total = 46.1 m<sup>2</sup></b></p>	Per Orang (100x120 cm) x 50 orang = 60 m <sup>2</sup>	Sirkulasi: 30% = 0.3 = (46.1 m <sup>2</sup> + 60 m <sup>2</sup> ) x 0.3 = 31.83 m <sup>2</sup> <b>Total</b> = 46.1 m <sup>2</sup> + 60 m <sup>2</sup> + 31.83 m <sup>2</sup> = 137.93 m <sup>2</sup> = 138 m <sup>2</sup>	
	Ruang Virtual Reality	20 Orang	<ul style="list-style-type: none"> <li>Area VR</li> <li>Kursi Tunggu</li> </ul>	<ul style="list-style-type: none"> <li>(200x200 cm) x 10 unit = 40 m<sup>2</sup></li> <li>(50x50 cm) x 10 unit = 2.5 m<sup>2</sup></li> </ul> <p><b>Total = 42.5 m<sup>2</sup></b></p>	(150x150 cm) x 20 orang = 45 m <sup>2</sup>	Sirkulasi: 30% = 0.3 = (42.5 m <sup>2</sup> + 45 m <sup>2</sup> ) x 0.3 = 26.25 m <sup>2</sup> <b>Total</b> = 42.5 m <sup>2</sup> + 45 m <sup>2</sup> + 26.25 m <sup>2</sup> = 113.75 = 114 m <sup>2</sup>	
	Ruang Showcase	20 Orang	<ul style="list-style-type: none"> <li>Display Case</li> <li>Area Display Digital</li> </ul>	<ul style="list-style-type: none"> <li>(150x60 cm) x 8 unit = 72 m<sup>2</sup></li> <li>(200x100 cm) x 4 unit = 80 m<sup>2</sup></li> </ul> <p><b>Total = 152 m<sup>2</sup></b></p>	(120x120 cm) x 20 orang = 28.8 m <sup>2</sup>	Sirkulasi: 30% = 0.3 = (152 m <sup>2</sup> + 28.8 m <sup>2</sup> ) x 0.3 = 54.24 m <sup>2</sup> <b>Total</b> = 152 m <sup>2</sup> + 28.8 m <sup>2</sup> + 54.24 m <sup>2</sup> = 235.04 m <sup>2</sup> = 235m <sup>2</sup>	
	Ruang Exhibition	30 Orang	<ul style="list-style-type: none"> <li>Panel Display</li> <li>Area Instalasi</li> </ul>	<ul style="list-style-type: none"> <li>(300x60 cm) x 10 unit = 18 m<sup>2</sup></li> <li>(300x300 cm) x 4 unit = 36 m<sup>2</sup></li> </ul> <p><b>Total = 54 m<sup>2</sup></b></p>	Per Orang (150x150 cm) x 30 orang = 67.5 m <sup>2</sup>	Sirkulasi: 30% = 0.3 = (54 m <sup>2</sup> + 67.5 m <sup>2</sup> ) x 0.3 = 36.45 m <sup>2</sup> <b>Total</b> = 54 m <sup>2</sup> + 67.5 m <sup>2</sup> + 36.45 m <sup>2</sup> = 157.95 m <sup>2</sup> = 158m <sup>2</sup>	
<b>TOTAL KEBUTUHAN RUANG = 645 m<sup>2</sup></b>							
T R A I N I N G C E N T E R	Ruang Pelatihan	24 Orang	<ul style="list-style-type: none"> <li>Meja Komputer</li> <li>Kursi</li> <li>Meja Instruktur</li> </ul>	<ul style="list-style-type: none"> <li>(120x80 cm) x 24 unit = 23 m<sup>2</sup></li> <li>(50x50 cm) x 24 unit = 6 m<sup>2</sup></li> <li>(180x80 cm) x 1 unit = 1.44 m<sup>2</sup></li> </ul> <p><b>Total = 30.44 m<sup>2</sup></b></p>	(100x120 cm) x 24 orang = 28.8 m <sup>2</sup>	Sirkulasi: 30% = 0.3 = (30.44 m <sup>2</sup> + 28.8 m <sup>2</sup> ) x 0.3 = 17.772 m <sup>2</sup> <b>Total</b> = 30.44 m <sup>2</sup> + 28.8 m <sup>2</sup> + 17.772 m <sup>2</sup> = 77.012 m <sup>2</sup> = 77 m <sup>2</sup>	
	Ruang Instruktur	4 Orang	<ul style="list-style-type: none"> <li>Meja Kerja</li> <li>Kursi</li> <li>Lemari Arsip</li> </ul>	<ul style="list-style-type: none"> <li>(150x75 cm) x 4 unit = 4.5 m<sup>2</sup></li> <li>(50x50 cm) x 4 unit = 1 m<sup>2</sup></li> <li>(120x40 cm) x 2 unit = 0.96 m<sup>2</sup></li> </ul> <p><b>Total = 6.46 m<sup>2</sup></b></p>	(100x120 cm) x 4 orang = 4.8 m <sup>2</sup>	Sirkulasi: 30% = 0.3 = (6.46 m <sup>2</sup> + 4.8 m <sup>2</sup> ) x 0.3 = 3.378 m <sup>2</sup> <b>Total</b> = 6.46 m <sup>2</sup> + 4.8 m <sup>2</sup> + 3.378 m <sup>2</sup> = 14.638 m <sup>2</sup> = 15 m <sup>2</sup>	
	Ruang Kolaboratif	16 Orang	<ul style="list-style-type: none"> <li>Meja Diskusi</li> <li>Kursi</li> <li>Whiteboard</li> </ul>	<ul style="list-style-type: none"> <li>(200x100 cm) x 4 unit = 8 m<sup>2</sup></li> <li>(50x50 cm) x 16 unit = 4 m<sup>2</sup></li> <li>(240x120 cm) x 2 unit = 0.576 m<sup>2</sup></li> </ul> <p><b>Total = 12. 576m<sup>2</sup></b></p>	(120x120 cm) x 16 orang = 23 m <sup>2</sup>	Sirkulasi: 30% = 0.3 = (12. 576m <sup>2</sup> + 23 m <sup>2</sup> ) x 0.3 = 10.6701 m <sup>2</sup> <b>Total</b> = 6.46 m <sup>2</sup> + 4.8 m <sup>2</sup> + 10.6701 m <sup>2</sup> = 21.9301 m <sup>2</sup> = 22 m <sup>2</sup>	
<b>TOTAL KEBUTUHAN RUANG = 114 M<sup>2</sup></b>							
P E N N U N J A N G	Area Sholat	350 Orang	<ul style="list-style-type: none"> <li>200 orang (pria)</li> <li>150 orang (wanita)</li> <li>Mihrab &amp; Mimbar</li> </ul>	<ul style="list-style-type: none"> <li>Pria: 200 orang x 0.6 m<sup>2</sup> x 1.2 m<sup>2</sup> orang = 144 m<sup>2</sup></li> <li>Luas Sholat Wanita: 150 orang x 0.6 m<sup>2</sup> x 1.2 m<sup>2</sup> / orang = 108 m<sup>2</sup></li> <li>Mihrab &amp; Mimbar: 20 m<sup>2</sup></li> </ul> <p><b>Total = 272 m<sup>2</sup></b></p>		Sirkulasi 30 % = 272 m <sup>2</sup> x 0,3 = 81,6 m <sup>2</sup> <b>Total</b> = 272 m <sup>2</sup> + 81,6 m <sup>2</sup> = 353,6 m <sup>2</sup> = 354 m <sup>2</sup>	
	Tempat Wudhu	18 Orang	<ul style="list-style-type: none"> <li>Kran</li> </ul>	<ul style="list-style-type: none"> <li>Pria: 10 kran x (120x100 cm) per kran = 12 m<sup>2</sup></li> <li>Wanita: 8 kran x (120x100 cm) per kran = 9.6 m<sup>2</sup></li> </ul> <p><b>Total = 21.6 m<sup>2</sup></b></p>		Sirkulasi 40 % = 0.4 = 21.6 m <sup>2</sup> x 0.4 = 8.64 m <sup>2</sup> <b>Total</b> = 21.6 m <sup>2</sup> + 8.64 m <sup>2</sup> = 30.24 m <sup>2</sup> = 31 m <sup>2</sup>	

# ANALISIS BESARAN RUANG

FUNGSI ZONA	RUANG	KAPASITAS	PERABOT	DIMENSI PERABOT	LUASAN GERAK	LUAS TOTAL
MASJID	Toilet dan Kamar Mandi	14 orang	<ul style="list-style-type: none"> <li>• Closet</li> <li>• Bak Air</li> <li>• vanity</li> </ul>	Laki-laki = 6 <ul style="list-style-type: none"> <li>• Closet ( 35 cm x 80 cm) x 6 = <b>1.6 m<sup>2</sup></b></li> <li>• Bak Air ( 180 cm x 90cm) x 6 = <b>9.72 m<sup>2</sup></b></li> <li>• vanity (100 cm x 50 cm) x 2 = <b>1 m<sup>2</sup></b></li> </ul> Perempuan = 8 <ul style="list-style-type: none"> <li>• Closet ( 35 cm x 80 cm) x 8 = <b>2.24 m<sup>2</sup></b></li> <li>• Bak Air ( 180 cm x 90cm) x 8 = <b>12.96 m<sup>2</sup></b></li> <li>• vanity (100 cm x 50 cm) x 2 = <b>1 m<sup>2</sup></b></li> </ul> <b>Total = 28.52 m<sup>2</sup> = 29 m<sup>2</sup></b>	Per Orang (100x120 cm) x 14 orang = <b>16.8m<sup>2</sup></b>	Sirkulasi: 30% =0.3 = (29m <sup>2</sup> + 16.8 m <sup>2</sup> ) x 0.3 = <b>13.74 m<sup>2</sup></b> <b>Total</b> = 29m <sup>2</sup> + 16.8 m <sup>2</sup> + 13.74m <sup>2</sup> = <b>59.54m<sup>2</sup> = 60 m<sup>2</sup></b>
<b>TOTAL KEBUTUHAN RUANG = 445 M<sup>2</sup></b>						
TOILET	Toilet Umum	36 Orang	<ul style="list-style-type: none"> <li>• Closet</li> <li>• Bak Air</li> <li>• vanity</li> </ul>	Perempuan = 20 unit toilet <ul style="list-style-type: none"> <li>• Closet ( 35 cm x 80 cm) x 20 = <b>5.6 m<sup>2</sup></b></li> <li>• Bak Air ( 180 cm x 90cm) x 20 = <b>32.4 m<sup>2</sup></b></li> <li>• vanity (100 cm x 50 cm) x 6 = <b>3 m<sup>2</sup></b></li> </ul> laki-laki = 16 unit toilet <ul style="list-style-type: none"> <li>• Closet ( 35 cm x 80 cm) x 16 = <b>4.48 m<sup>2</sup></b></li> <li>• Bak Air ( 180 cm x 90cm) x 16 = <b>25.9m<sup>2</sup></b></li> <li>• vanity (100 cm x 50 cm) x 6 = <b>3 m<sup>2</sup></b></li> </ul> <b>Total = 74.38 m<sup>2</sup></b>	Per Orang (100x120 cm) x 36 orang = <b>43.2m<sup>2</sup></b>	Sirkulasi: 30% =0.3 = (74.38 m <sup>2</sup> +43.2 m <sup>2</sup> ) x 0.3 = <b>35.274 m<sup>2</sup></b> <b>Total</b> = 74.38 m <sup>2</sup> +43.2 m <sup>2</sup> + 26.25 m <sup>2</sup> =152.854 m <sup>2</sup> = <b>153 m<sup>2</sup></b>
<b>TOTAL KEBUTUHAN RUANG = 198 m<sup>2</sup></b>						
PENGUNJANG	Toilet Disabilitas	8 orang	<ul style="list-style-type: none"> <li>• Closet</li> <li>• Bak Air</li> <li>• vanity</li> </ul>	Perempuan = 4 unit toilet <ul style="list-style-type: none"> <li>• Closet ( 35 cm x 80 cm) x 4 = <b>1.12 m<sup>2</sup></b></li> <li>• Bak Air ( 180 cm x 90cm) x 4 = <b>6.84 m<sup>2</sup></b></li> <li>• vanity (100 cm x 50 cm) x 2 = <b>1 m<sup>2</sup></b></li> </ul> laki laki = 4 unit toilet <ul style="list-style-type: none"> <li>• Closet ( 35 cm x 80 cm) x 4 = <b>1.12 m<sup>2</sup></b></li> <li>• Bak Air ( 180 cm x 90cm) x 4 = <b>6.84 m<sup>2</sup></b></li> <li>• vanity (100 cm x 50 cm) x 2 = <b>1 m<sup>2</sup></b></li> </ul> <b>Total = 17.2 m<sup>2</sup></b>	(150x120 cm) x 8 orang = <b>14.4 m<sup>2</sup></b>	Sirkulasi: 40% =0.4 = (17.2 m <sup>2</sup> + 14.4 m <sup>2</sup> ) x 0.4 = <b>12.64 m<sup>2</sup></b> <b>Total</b> = 17.2 m <sup>2</sup> + 14.4 m <sup>2</sup> +12.64 m <sup>2</sup> = <b>44.24 m<sup>2</sup> = 45 m<sup>2</sup></b>
<b>TOTAL KEBUTUHAN RUANG = 1.98 m<sup>2</sup></b>						
SPORTS STATION	Lapangan Basket	12 Orang	<ul style="list-style-type: none"> <li>• 2 ring basket</li> </ul>	standar ukuran lapangan (National Basketball Association (NBA)) 28.65 m x 15.24 m = <b>Total = 436.626 m<sup>2</sup></b>		Sirkulasi: 30% =0.3 = (436.626 m <sup>2</sup> x 0.3 = <b>130.9878 m<sup>2</sup></b> = <b>131 m<sup>2</sup></b>
	Lapangan Volly	15 Orang	<ul style="list-style-type: none"> <li>• Net Volly</li> <li>• Kursi wasit</li> </ul>	standar ukuran lapangan bola volly (PBVSI) 18 m x 9m = <b>Total = 162 m<sup>2</sup></b>		Sirkulasi: 30% =0.3 = (162 m <sup>2</sup> x 0.3 = <b>48.6m<sup>2</sup> = 49 m<sup>2</sup></b>
	Lapangan Bathminton		<ul style="list-style-type: none"> <li>• Net Volly</li> <li>• Kursi wasit</li> <li>• Meja wasit</li> </ul>	standar ukuran lapangan bulu tangkis internasional telah diatur dalam peraturan Federasi Badminton Internasional (Badminton World Federation) 13.40 m x 6.10 m <b>Total = 81.74 m<sup>2</sup></b>		Sirkulasi: 30% =0.3 = (81.74 m <sup>2</sup> x 0.3 = <b>24.522m<sup>2</sup> = 25 m<sup>2</sup></b>
	Joging Track			200 m x 2 m = 400 m <sup>2</sup> 4 jalur x 400 m = <b>1600 m<sup>2</sup></b>		
<b>TOTAL KEBUTUHAN RUANG = 1.805 M<sup>2</sup></b>						
OUTDOOR	Amphiteater	100 Orang	Kursi Amphiteater	<ul style="list-style-type: none"> <li>* (50x50 cm) x 100 unit = <b>250 m<sup>2</sup></b></li> </ul>	(150x200 cm) x 100 orang = <b>3.000 m<sup>2</sup></b>	Sirkulasi: 30% =0.3 = (250 m <sup>2</sup> + 3000 m <sup>2</sup> ) x 0.3 = <b>975 m<sup>2</sup></b> <b>Total</b> = 250m <sup>2</sup> + 3000m <sup>2</sup> + 975m <sup>2</sup> = <b>4.225 m<sup>2</sup></b>
	Plaza			1.500 m <sup>2</sup>		
<b>TOTAL KEBUTUHAN RUANG = 5.725 M<sup>2</sup></b>						

# ANALISIS BESARAN RUANG

FUNGSI RUANG LAKUKAN	RUANG	KAPASITAS	PERABOT	DIMENSI PERABOT	LUASAN GERAK	LUAS TOTAL
P E N U N J A N G	Ruang Mengganti Popok Bayi	3 orang	<ul style="list-style-type: none"> <li>Meja ganti popok</li> <li>tempat sampah</li> </ul>	<ul style="list-style-type: none"> <li>(1,2m x 0,8m) x 3 = <b>2.88 m<sup>2</sup></b></li> <li>(0,3m x 0,3m) x 3 = <b>0.27 m<sup>2</sup></b></li> </ul> <b>Total = 3.15 m<sup>2</sup></b>	Per Orang (100x120 cm) x 3 orang = <b>3.6 m<sup>2</sup></b>	Sirkulasi: 30% =0.3 = (3.15m <sup>2</sup> + 3.6m <sup>2</sup> ) x 0.3 = <b>2 m<sup>2</sup></b> <b>Total</b> = 3.15m <sup>2</sup> + 3.6m <sup>2</sup> + 2 m <sup>2</sup> = <b>8.75 m<sup>2</sup> = 9 m<sup>2</sup></b>
	Ruang menyusui Bayi	4 Orang	<ul style="list-style-type: none"> <li>Kursi menyusui</li> <li>Meja</li> <li>Lemari</li> </ul>	<ul style="list-style-type: none"> <li>(0,8m x 0,8m) x 3 = <b>1.92 m<sup>2</sup></b></li> <li>(1,2m x 0,6m) x 2 = <b>1.44 m<sup>2</sup></b></li> <li>(1m x 0,5m x 2m) = <b>1 m<sup>2</sup></b></li> </ul> <b>Total = 4.36 m<sup>2</sup></b>	Per Orang (100x120 cm) x 3 orang = <b>3.6 m<sup>2</sup></b>	Sirkulasi: 30% =0.3 = (4.36m <sup>2</sup> + 3.6m <sup>2</sup> ) x 0.3 = <b>2.388 m<sup>2</sup></b> <b>Total</b> = 4.36m <sup>2</sup> + 3.6m <sup>2</sup> + 2.388 m <sup>2</sup> = <b>10.348 m<sup>2</sup> = 11 m<sup>2</sup></b>
<b>T O T A L   K E B U T U H A N   R U A N G = 4 4 . 5 M<sup>2</sup></b>						
T E M P A T P A R K I N G	Parkir Mobil	50 unit		Satu mobil (5 m x 2,5 m) = 12,5 m <sup>2</sup> = 12,5 m <sup>2</sup> x 50 mobil = <b>625 m<sup>2</sup></b>		Sirkulasi: 30% =0.3 = (625 m <sup>2</sup> + 300 m <sup>2</sup> + 37,5 m <sup>2</sup> ) x 0.3 = <b>288.75 m<sup>2</sup></b> <b>Total</b> = 625 m <sup>2</sup> + 300 m <sup>2</sup> + 37,5 m <sup>2</sup> + 288.75 m <sup>2</sup> = <b>1251.25 m<sup>2</sup> = 1252 m<sup>2</sup></b>
	Parkir Motor	150 Unit		Satu motor (2 m x 1 m) = 2 m <sup>2</sup> = 2 m <sup>2</sup> x 150 motor = <b>300 m<sup>2</sup></b>		
	Parkir Sepeda	50 Unit		Satu Sepeda (1,5 m x 0,5 m) = <b>0.75 m<sup>2</sup></b> = 0,75 m <sup>2</sup> x 50 motor = <b>37,5 m<sup>2</sup></b>		
<b>T O T A L   K E B U T U H A N   R U A N G = 1 2 5 2 m<sup>2</sup></b>						
K A N T O R A D M I N I S T R A S I	Ruang Karyawan/Staff	10 Orang	<ul style="list-style-type: none"> <li>Meja</li> <li>Kursi</li> <li>Lemari Arsip</li> </ul>	<ul style="list-style-type: none"> <li>1.5m x 0.7m x 10 = <b>1.05 m<sup>2</sup></b></li> <li>0.5m x 0.5m x 10 = <b>2.5 m<sup>2</sup></b></li> <li>0.9m x 0.4m x 1.8m x 3 = <b>1.944m<sup>2</sup></b></li> </ul> <b>Total = 5.494 m<sup>2</sup> = 6 m<sup>2</sup></b>	Per Orang (100x120 cm) x 10 orang = <b>12 m<sup>2</sup></b>	Sirkulasi: 30% =0.3 = (6 m <sup>2</sup> + 12 m <sup>2</sup> ) x 0.3 = <b>5.4 m<sup>2</sup></b> <b>Total</b> = 6 m <sup>2</sup> + 12 m <sup>2</sup> + 5.4 m <sup>2</sup> = <b>23.4 m<sup>2</sup> = 24 m<sup>2</sup></b>
	Ruang Print out dan Cetak	4 Orang	<ul style="list-style-type: none"> <li>Meja</li> <li>Rak Penyimpanan</li> <li>Printer Multifungsi Besar/Mesin Fotokopi:</li> </ul>	<ul style="list-style-type: none"> <li>1.2m x 0.7m = <b>0.84m<sup>2</sup></b></li> <li>1m x 0.5m x 1.8m = <b>0.9m<sup>2</sup></b></li> <li>1.2m x 0.7m x 1.1m = <b>0.924m<sup>2</sup></b></li> </ul> <b>Total = 2.664 m<sup>2</sup> = 3 m<sup>2</sup></b>	Per Orang (100x120 cm) x 4 orang = <b>4.8 m<sup>2</sup></b>	Sirkulasi: 30% =0.3 = (3 m <sup>2</sup> + 4.8m <sup>2</sup> ) x 0.3 = <b>2.34 m<sup>2</sup></b> <b>Total</b> = 3 m <sup>2</sup> + 4.8m <sup>2</sup> + 2.34 m <sup>2</sup> = <b>10.14 m<sup>2</sup> = 11m<sup>2</sup></b>
<b>T O T A L   K E B U T U H A N   R U A N G = 3 5 M<sup>2</sup></b>						
S E R V I S C U S T O M E R S E R V I S	Ruang Pusat dan informasi	4 Orang	<ul style="list-style-type: none"> <li>Meja</li> <li>Kursi</li> </ul>	<ul style="list-style-type: none"> <li>1.2m x 0.7m x 4 = <b>3.36m<sup>2</sup></b></li> <li>0.5m x 0.5m x 4 = <b>1 m<sup>2</sup></b></li> </ul> <b>Total = 4.36 m<sup>2</sup></b>	Per Orang (100x120 cm) x 4 orang = <b>4.8 m<sup>2</sup></b>	Sirkulasi: 30% =0.3 = (4.36 m <sup>2</sup> + 4.8 m <sup>2</sup> ) x 0.3 = <b>2.748 m<sup>2</sup></b> <b>Total</b> = 4.36 m <sup>2</sup> + 4.8 m <sup>2</sup> + 2.748 m <sup>2</sup> = <b>11.908 m<sup>2</sup> = 12 m<sup>2</sup></b>
	Area Pelayanan dan bimbingan	8 Orang	<ul style="list-style-type: none"> <li>Kursi Tunggu</li> <li>Meja Informasi</li> </ul>	<ul style="list-style-type: none"> <li>0.6m x 0.6m x 6 = <b>2.16 m<sup>2</sup></b></li> <li>1.2m x 0.7m x 2 = <b>1.68 m<sup>2</sup></b></li> <li>0.5m x 0.5m x 2 = <b>0.5 m<sup>2</sup></b></li> </ul> <b>Total = 4.34 m<sup>2</sup></b>	Per Orang (100x120 cm) x 8 orang = <b>9.6 m<sup>2</sup></b>	Sirkulasi: 30% =0.3 = (4.34 m <sup>2</sup> + 9.6 m <sup>2</sup> ) x 0.3 = <b>4.182 m<sup>2</sup></b> <b>Total</b> = 4.34 m <sup>2</sup> + 9.6 m <sup>2</sup> + 4.182 m <sup>2</sup> = <b>11.982 m<sup>2</sup> = 12 m<sup>2</sup></b>
<b>T O T A L   K E B U T U H A N   R U A N G = 2 4 M<sup>2</sup></b>						

# ANALISIS BESARAN RUANG

FUNGSI ZONA	RUANG	KAPASITAS	PERABOT	DIMENSI PERABOT	LUASAN GERAK	LUAS TOTAL
S T O R A G E	Ruang penyimpanan alat kebersihan	4 orang	• Rak • Lemari Penyimpanan	• 1m x 0.5m x 1.8m = 0.9 m <sup>2</sup> • 0.9m x 0.4m x 1.8m = 0.648 m <sup>2</sup> Total = 1.548 m <sup>2</sup>	Per Orang (100x120 cm) x 4 orang = 4.8 m <sup>2</sup>	Sirkulasi: 20% = 0.2 = (1.548m <sup>2</sup> + 4.8 m <sup>2</sup> ) x 0.2 = 1.2696 m <sup>2</sup> <b>Total</b> = 1.548m <sup>2</sup> + 4.8 m <sup>2</sup> + 2.748 m <sup>2</sup> = 10.3656m <sup>2</sup> = 11 m <sup>2</sup>
	Ruang penyimpanan alat perbaikan (ringan)	4 orang	• Rak • Lemari Penyimpanan	• 1m x 0.5m x 1.8m = 0.9 m <sup>2</sup> • 0.9m x 0.4m x 1.8m = 0.648 m <sup>2</sup> Total = 1.548 m <sup>2</sup>	Per Orang (100x120 cm) x 4 orang = 4.8 m <sup>2</sup>	Sirkulasi: 20% = 0.2 = (1.548m <sup>2</sup> + 4.8 m <sup>2</sup> ) x 0.2 = 1.2696 m <sup>2</sup> <b>Total</b> = 1.548m <sup>2</sup> + 4.8 m <sup>2</sup> + 2.748 m <sup>2</sup> = 10.3656m <sup>2</sup> = 11 m <sup>2</sup>
<b>TOTAL KEBUTUHAN RUANG = 22 M<sup>2</sup></b>						
S E R V I C E R O O M	Ruang Utilitas	4 orang	• Rak • Meja Kerja	• 1m x 0.5m x 1.8m = 0.9 m <sup>2</sup> • 1.2m x 0.7m x 2 = 1.68 m <sup>2</sup> Total = 2.58 m <sup>2</sup>	Per Orang (100x120 cm) x 4 orang = 4.8 m <sup>2</sup>	Sirkulasi: 20% = 0.2 = (1.548m <sup>2</sup> + 4.8 m <sup>2</sup> ) x 0.2 = 1.2696 m <sup>2</sup> <b>Total</b> = 1.548m <sup>2</sup> + 4.8 m <sup>2</sup> + 2.748 m <sup>2</sup> = 10.3656m <sup>2</sup> = 11 m <sup>2</sup>
	Ruang Elektrical	4 orang	• Rak • Meja Kerja	• 1m x 0.5m x 1.8m = 0.9 m <sup>2</sup> • 1.2m x 0.7m x 2 = 1.68 m <sup>2</sup> Total = 2.58 m <sup>2</sup>	Per Orang (100x120 cm) x 4 orang = 4.8 m <sup>2</sup>	Sirkulasi: 20% = 0.2 = (1.548m <sup>2</sup> + 4.8 m <sup>2</sup> ) x 0.2 = 1.2696 m <sup>2</sup> <b>Total</b> = 1.548m <sup>2</sup> + 4.8 m <sup>2</sup> + 2.748 m <sup>2</sup> = 10.3656m <sup>2</sup> = 11 m <sup>2</sup>
<b>TOTAL KEBUTUHAN RUANG = 2.58 m<sup>2</sup></b>						
S E C U R I T Y	Pembuangan Sampah	Estimasi volume sampah: 2-3 m <sup>3</sup> /hari	• Kontainer sampah organik • Kontainer sampah anorganik • Kontainer sampah B3 • Meja sortir • Rak peralatan • Bak cuci	• (1.2m x 1m x 1.2m) x 2 unit = 2.88 m <sup>2</sup> • (1.2m x 1m x 1.2m) x 2 unit = 2.88 m <sup>2</sup> • 1m x 0.8m x 1m = 0.8 m <sup>2</sup> • (2m x 0.8m)x 2 unit = 3.2 m <sup>2</sup> • 1.2m x 0.6m= 0.72 m <sup>2</sup> Total = 10.48 m <sup>2</sup>		Sirkulasi: 20% = 0.2 = 10.48 m <sup>2</sup> x 0.2 = 10.3656m <sup>2</sup> = 2.096m <sup>2</sup> <b>Total</b> = 10.48 m <sup>2</sup> + 2.096m <sup>2</sup> = 12.576 m <sup>2</sup> = 13 m <sup>2</sup>
	Ruang Keamanan	4 Orang	• Meja • Kursi	• 1.2m x 0.7m = 0.84 m <sup>2</sup> • 0.5m x 0.5m x 2 = 0.5 m <sup>2</sup> • Total = 1.34 m <sup>2</sup>	Per Orang (100x120 cm) x 4 orang = 4.8 m <sup>2</sup>	Sirkulasi: 20% = 0.2 = (1.34 m <sup>2</sup> + 4.8 m <sup>2</sup> ) x 0.2 = 1.228 m <sup>2</sup> <b>Total</b> = 1.34 m <sup>2</sup> + 4.8 m <sup>2</sup> + 1.228 m <sup>2</sup> = 7.368 m <sup>2</sup> = 8 m <sup>2</sup>
<b>TOTAL KEBUTUHAN RUANG = 1.34 m<sup>2</sup></b>						
S E C U R I T Y	Ruang Istirahat Satpam	4 Orang	• Sofa • Meja • Lemari	• 1.8m x 0.8m = 1.44 m <sup>2</sup> • 1m x 0.6m = 0.6 m <sup>2</sup> • 0.9m x 0.4m x 1.8m = 0.648 m <sup>2</sup> Total = 2.688 m <sup>2</sup>	Per Orang (100x120 cm) x 4 orang = 4.8 m <sup>2</sup>	Sirkulasi: 20% = 0.2 = (2.688 m <sup>2</sup> + 4.8 m <sup>2</sup> ) x 0.2 = 1.4976 m <sup>2</sup> <b>Total</b> = 2.688 m <sup>2</sup> + 4.8 m <sup>2</sup> + 1.4976m <sup>2</sup> = 8.9856 m <sup>2</sup> = 9 m <sup>2</sup>
	<b>TOTAL KEBUTUHAN RUANG = 1.4976 m<sup>2</sup></b>					

**TOTAL BESARAN RUANG :**

TOTAL KESELURUHAN BESARAN RUANG FUNGSI PRIMER = 1.854 M<sup>2</sup>

TOTAL KESELURUHAN BESARAN RUANG FUNGSI SEKUNDER = 1.098 M<sup>2</sup>

TOTAL KESELURUHAN BESARAN RUANG FUNGSI PENUNJANG = 9.870 M<sup>2</sup>

TOTAL KESELURUHAN BESARAN RUANG FUNGSI SERVIS = 133 M<sup>2</sup>

**TOTAL KESELURUHAN 12.955 M<sup>2</sup>**

# DAFTAR PUSTAKA

- [1.] Architecture Tokyo. (2017, 17 Juli). *Shibaura House by Kazuyo Sejima*. Diakses pada 22 Agustus 2024, dari <https://architecture-tokyo.com/2017/07/17/2011-shibaura-house-kazuyo-sejima/>.
- [2.] Boschi, A., & Pagliighi, L. M. (n.d.). *Quality of life: Meditations on people and architecture*. Diakses pada 23 Desember 2024.
- [3.] Burke Urban. (n.d.). *Mount Barker City Centre Project Masterplan Vision*. Diakses pada 23 Desember 2024, dari <https://burkeurban.com.au/mount-barker-city-centre-project-masterplan-vision/>.
- [4.] Bogor Creative Hub. (n.d.). Local Architecture Bureau. Diakses pada 23 Desember 2024, dari <https://www.archdaily.com/963703/bogor-creative-hub-local-architecture-bureau>.
- [5.] Bogor Creative Hub. (n.d.). LAB Projects. Diakses pada 23 Desember 2024, dari <https://www.l-a-b.id/projects/bogor-creative-hub>.
- [6.] BPS Kabupaten Lamongan. (2023, 28 November). *Keadaan ketenagakerjaan Kabupaten Lamongan 2023*. Diakses pada 20 Agustus 2024, dari <https://lamongankab.bps.go.id/en/pressrelease/2023/11/28/43/keadaan-ketenagakerjaan-kabupaten-lamongan-2023.html>.
- [7.] Cerreta, M., & Salzano, I. (n.d.). 'Green Urban Catalyst': An Ex Post Evaluation of Sustainability Practices. Diakses pada 20 Agustus 2024, dari <https://www.researchgate.net/publication/266157381>.
- [8.] Kriston, S. (2016). *Urban catalyst as the tool for public space transformation*. Diakses pada 20 Agustus 2024, dari [https://www.researchgate.net/profile/Saimir-Kristo/publication/312120586/URBAN\\_CATALYST\\_AS\\_THE\\_TOOL\\_FOR\\_PUBLIC\\_SPACE\\_TRANSFORMATION/links/5dd65f28458515cd48b08aa9/URBAN-CATALYST-AS-THE-TOOL-FOR-PUBLIC-SPACE-TRANSFORMATION.pdf](https://www.researchgate.net/profile/Saimir-Kristo/publication/312120586/URBAN_CATALYST_AS_THE_TOOL_FOR_PUBLIC_SPACE_TRANSFORMATION/links/5dd65f28458515cd48b08aa9/URBAN-CATALYST-AS-THE-TOOL-FOR-PUBLIC-SPACE-TRANSFORMATION.pdf).
- [9.] Mount Barker District Council. (n.d.). *Community spaces for hire*. Diakses pada 23 Desember 2024, dari <https://www.mountbarker.sa.gov.au/services/community-spaces-for-hire>.
- [10.] Mount Barker District Council. (n.d.). *New town square for a booming Mount Barker*. Diakses pada 23 Desember 2024, dari <https://www.premier.sa.gov.au/media-releases/news-items/new-town-square-for-a-booming-mount-barker>.
- [11.] Neliti. (n.d.). *Transformasi pada ruang publik kota melalui konsep design catalyst*. Diakses pada 10 September 2024, dari <https://www.neliti.com/id/publications/140868/transformasi-pada-ruang-publik-kota-melalui-konsep-design-catalyst>.
- [12.] Pemerintah Kabupaten Lamongan. (2024, 28 Agustus). *Pemkab Lamongan serahkan 170 sertifikat halal kepada pelaku UMKM*. Diakses pada 8 September 2024, dari <https://lamongankab.go.id/beranda/portal/post/17828>.
- [13.] Pemerintah Kabupaten Lamongan. (2024, 5 Januari). *Kalender event 2024 kolaborasikan potensi wisata hingga ekonomi kreatif*. Diakses pada 8 September 2024, dari <https://lamongankab.go.id/beranda/portal/post/13618>.

- [14.] Rethinking The Future. (2024). *Architecture as a social catalyst*. Diakses pada 22 Agustus 2024, dari <https://www.re-thinkingthefuture.com/architectural-community/a11543-architecture-as-a-social-catalyst/>.
- [15.] Serag El Din, H., Shalaby, A., Farouh, H. E., & Elariane, S. A. (2013). *Principles of urban quality of life for a neighborhood*. HBRC Journal, 9(1), 86-92. <https://doi.org/10.1016/j.hbrcj.2013.02.007>.
- [16.] Steven Holl's.. *colored glass volumes will be social catalyst for the new Geneva operational center*. Diakses pada 22 Agustus 2024, dari <https://worldarchitecture.org/articles/cvymn/steven-holl-s-colored-glass-volumes-will-be-social-catalyst-for-the-new-geneva-operational-center.html>.
- [17.] Tafsir Web. (n.d.). *Surat Al-Qashash ayat 77*. Diakses pada 23 Desember 2024, dari <https://tafsirweb.com/7127-surat-al-qashash-ayat-77.html>
- [18.] Wahyuning Permata, W. (n.d.). Arsitektur katalis: Geopark Lumpur Sidoarjo 2037. Diakses pada 10 September 2024, dari [https://repository.its.ac.id/57170/1/08111440000044\\_Undergraduate\\_Theses.pdf](https://repository.its.ac.id/57170/1/08111440000044_Undergraduate_Theses.pdf) World Architecture. (2024).



# GAMBAR ARSITEKTURAL

BABAT CREATIVE LOCAL INDUSTRY CENTER



# ARSITEKTUR

## UIN MALANG

PRODI TEKNIK ARSITEKTUR  
FAKULTAS SAINS DAN TEKNOLOGI  
UIN MAULANA MALIK IBRAHIM  
MALANG

JUDUL PERANCANGAN  
CATALYZING CREATIVE INDUSRY THROUGH  
ARCHITECTURE IN BABAT, LAMONGAN

### LOKASI PERANCANGAN

JL. RAYATUBAN-SURABAYA PLASAN  
KEC. BABAT KAB. LAMONGAN

### NAMA MAHASISWA

LIEYATIN NUZULUL ROHMAH  
NIM  
210606110077

### DOSEN PEMBIMBING 1

SUKMAYATI RAHMMAH, M.T.

### DOSEN PEMBIMBING 2

ALDRIN YUSUF FIRMAN SYAH, M.T

### JUDUL GAMBAR

SITE PLAN

### SKALA

1:1500

### NO. GAMBAR

1



### LEGENDA

- A: JALAN KENDARAAN MASUK TAPAK
- B: AKS DI DILAKUKAN KELUAR TAPAK
- C: AKSI KENDARAAN SEMIS MASUK/TAPAK
- D: TIMBAP PARKIR MOTOR
- E: TIMBAP PARKIR MOBIL
- F: TIMBAP PARKIR BUS
- G: BAWHUMAN CEMATYE RITUAL
- H: BANGUNAN IN KUTAI TO GRES
- I: BANGUNAN AMPIT/TATIK
- J: BANGUNAN EDUCATION HUB
- K: MASJID
- L: LAPANGAN
- M: TIRUAN PENGHIBURAN TAK BAWHUMAN
- N: HALTE BUS
- O: ANJAS LOADING DOCK
- P: ANJAS PENGELLAAN SAMARAN
- Q: JALAN ATAU PUI ME
- R: JALAN BERKOR
- S: ANJAS PARKIR SAYUR
- T: PERLUKAN WANGA
- U: SPBU



# ARSITEKTUR UIN MALANG

PRODI TEKNIK ARSITEKTUR  
FAKULTAS SAINS DAN TEKNOLOGI  
UIN MAULANA MALIK IBRAHIM  
MALANG

JUDUL PERANCANGAN  
CATALYZING CREATIVE INDUSTRY THROUGH  
ARCHITECTURE IN BABAT, LAMONGAN

## LOKASI PERANCANGAN

JL. RAYA TUBAN-SURABAYA PLIOSAN  
KEC. BABAT KAB. LAMONGAN

## NAMA MAHASISWA

LIEYATIN NUZULUL ROHMAH  
NIM  
210606110077

## DOSEN PEMBIMBING 1

ALDRIN YUSUF FIRMAN SYAH, M.T

## DOSEN PEMBIMBING 2

JUDUL GAMBAR  
LAYOUT PLAN

## SKALA

1:1500

## NO. GAMBAR

2



## LEGENDA

- A : ANGKIN DANAH HASIUK TAHK
- B : LANSIS KIN DANAH KLUKANTAK
- C : ANGKIN DANAH SERIBU HASIUKTAWAK
- D : TIMPAT PARKIR MOTOR
- E : TIMPAT PARKIR MOBIL
- F : TIMPAT PARKIR BUS
- G : BANGUNAN CERATHE ETALAI
- H : BAGIGUAN IN KHUBATOK K. HS HIS
- I : BANGUNAN AMPHITAYEKE
- J : BANGUNAN EDUCATION HUB
- K : MASJID
- L : LAMONGAN
- M : STANZA/AER D NO 011
- N : HALTE BUS
- O : ALATA UDING DOCK
- P : AREA FISIK DALAM SAMPAH
- Q : JAHAYA TRIPIMER
- R : JAHAYA SIKUN DEK
- S : AREA PASAR SATU K.
- T : PEMUKIMAN WARGA
- U : SPBU



# ARSITEKTUR UIN MALANG

PRODI TEKNIK ARSITEKTUR  
FAKULTAS SAINS DAN TEKNOLOGI  
UIN MAULANA MALIK IBRAHIM  
MALANG

JUDUL PERANCANGAN  
CATALYZING CREATIVE INDUSRY THROUGH  
ARCHITECTURE IN BABAT, LAMONGAN

## LOKASI PERANCANGAN

JL. RAYA TUBAN-SURABAYA PILOSAN  
KEC. BABAT KAB. LAMONGAN

## NAMA MAHASISWA

LIFYATIN NUZULUL ROHMAH  
NIM  
210606110077

## DOSEN PEMBIMBING 1

SUKMAYATI RAHIMAH, M.T.

## DOSEN PEMBIMBING 2

ALDRIN YUSUF FIRMANSYAH, M.T

## JUDUL GAMBAR

TAMPAK KAWASAN

## SKALA

1:1500



# ARSITEKTUR UIN MALANG

PRODI TEKNIK ARSITEKTUR  
FAKULTAS SAINS DAN TEKNOLOGI  
UIN MAULANA MALIK IBRAHIM  
MALANG

JUDUL PERANCANGAN  
CATALYZING CREATIVE INDUSRY THROUGH  
ARCHITECTURE IN BABAT, LAMONGAN

TAMPAK SAMPING KIRI KAWASAN

SKALA 1:1000

LOKASI PERANCANGAN  
JL. RAYA TUBAN-SURABAYA PILOSAN  
KEC. BABAT KAB. LAMONGAN

NAMA MAHASISWA  
LIFYATIN NUZULUL ROHMAH  
NIM  
210606110077

DOSEN PEMBIMBING 1  
SUJKAYATI RAHIMAH, M.T.

DOSEN PEMBIMBING 2  
ALDRIN YUSUF FIRMANSYAH, M.T

JUDUL GAMBAR  
TAMPAK KAWASAN

SKALA  
1:1000

TAMPAK SAMPING KANAN KAWASAN

SKALA 1:1000

NO. GAMBAR



# ARSITEKTUR

## UIN MALANG

PRODI TEKNIK ARSITEKTUR  
FAKULTAS SAINS DAN TEKNOLOGI  
UIN MAULANA MALIK IBRAHIM  
MALANG

JUDUL PERANCANGAN  
CATALYZING CREATIVE INDUSTRY THROUGH  
ARCHITECTURE IN BABAT, LAMONGAN

### LOKASI PERANCANGAN

JL. RAYA TUBAN-SURABAYA PLADSAN  
KEC. BABAT KAB. LAMONGAN

### NAMA MAHASISWA

LIFYATIN NUZULUL ROHMAH  
NIM  
210606110077

### DOSEN PEMBIMBING 1

SUKMAYATI RAHMAH, M.T.

### DOSEN PEMBIMBING 2

AUDRIN YUSUF FIRMANSYAH, M.T

### JUDUL GAMBAR

POTONGAN KAWASAN

### SKALA

1:1000

### NO. GAMBAR

5



POTONGAN A'

SKALA 1:1000

POTONGAN B'

SKALA 1:1000



# ARSITEKTUR

## UIN MALANG

PRODI TEKNIK ARSITEKTUR  
FAKULTAS SAINS DAN TEKNOLOGI  
UIN MAULANA MALIK IBRAHIM  
MALANG

JUDUL PERANCANGAN  
CATALYZING CREATIVE INDUSTRY THROUGH  
ARCHITECTURE IN BABAT, LAMONGAN

LOKASI PERANCANGAN  
JL. RAYA TUBAN-SURABAYA PLADSAN  
KEC. BABAT KAB. LAMONGAN

NAMA MAHASISWA  
LIYATIN NUZULUL ROHMAH  
NIM  
210506110077

DOSEN PEMBIMBING 1  
SUKMAYATI RAHMAH, M.T.

DOSEN PEMBIMBING 2  
ALDRIN YUSUF FIRMANSYAH, M.T

JUDUL GAMBAR  
PERSPEKTIF KAWASAN

SKALA

NO. GAMBAR





**ARSITEKTUR**  
UIN MALANG

PRODI TEKNIK ARSITEKTUR  
FAKULTAS SAINS DAN TEKNOLOGI  
UIN MAULANA MALIK IBRAHIM  
MALANG

JUDUL PERANCANGAN  
CATALYZING CREATIVE INDUSTRY THROUGH  
ARCHITECTURE IN BABAT, LAMONGAN

LOKASI PERANCANGAN

JL. RAYA TUBAN-SURABAYA PLADSAN  
KEC. BABAT KAB. LAMONGAN

NAMA MAHASISWA

LIFYATIN NUZULUL ROHMAH

NIM

210506110077

DOSEN PEMBIMBING 1

SUKMAYATI RAHMAH, M.T.

DOSEN PEMBIMBING 2

AUDRIN YUSUF FIRMANSYAH, M.T


JUDUL GAMBAR

PERSPEKTIF KAWASAN

SKALA

NO. GAMBAR

7

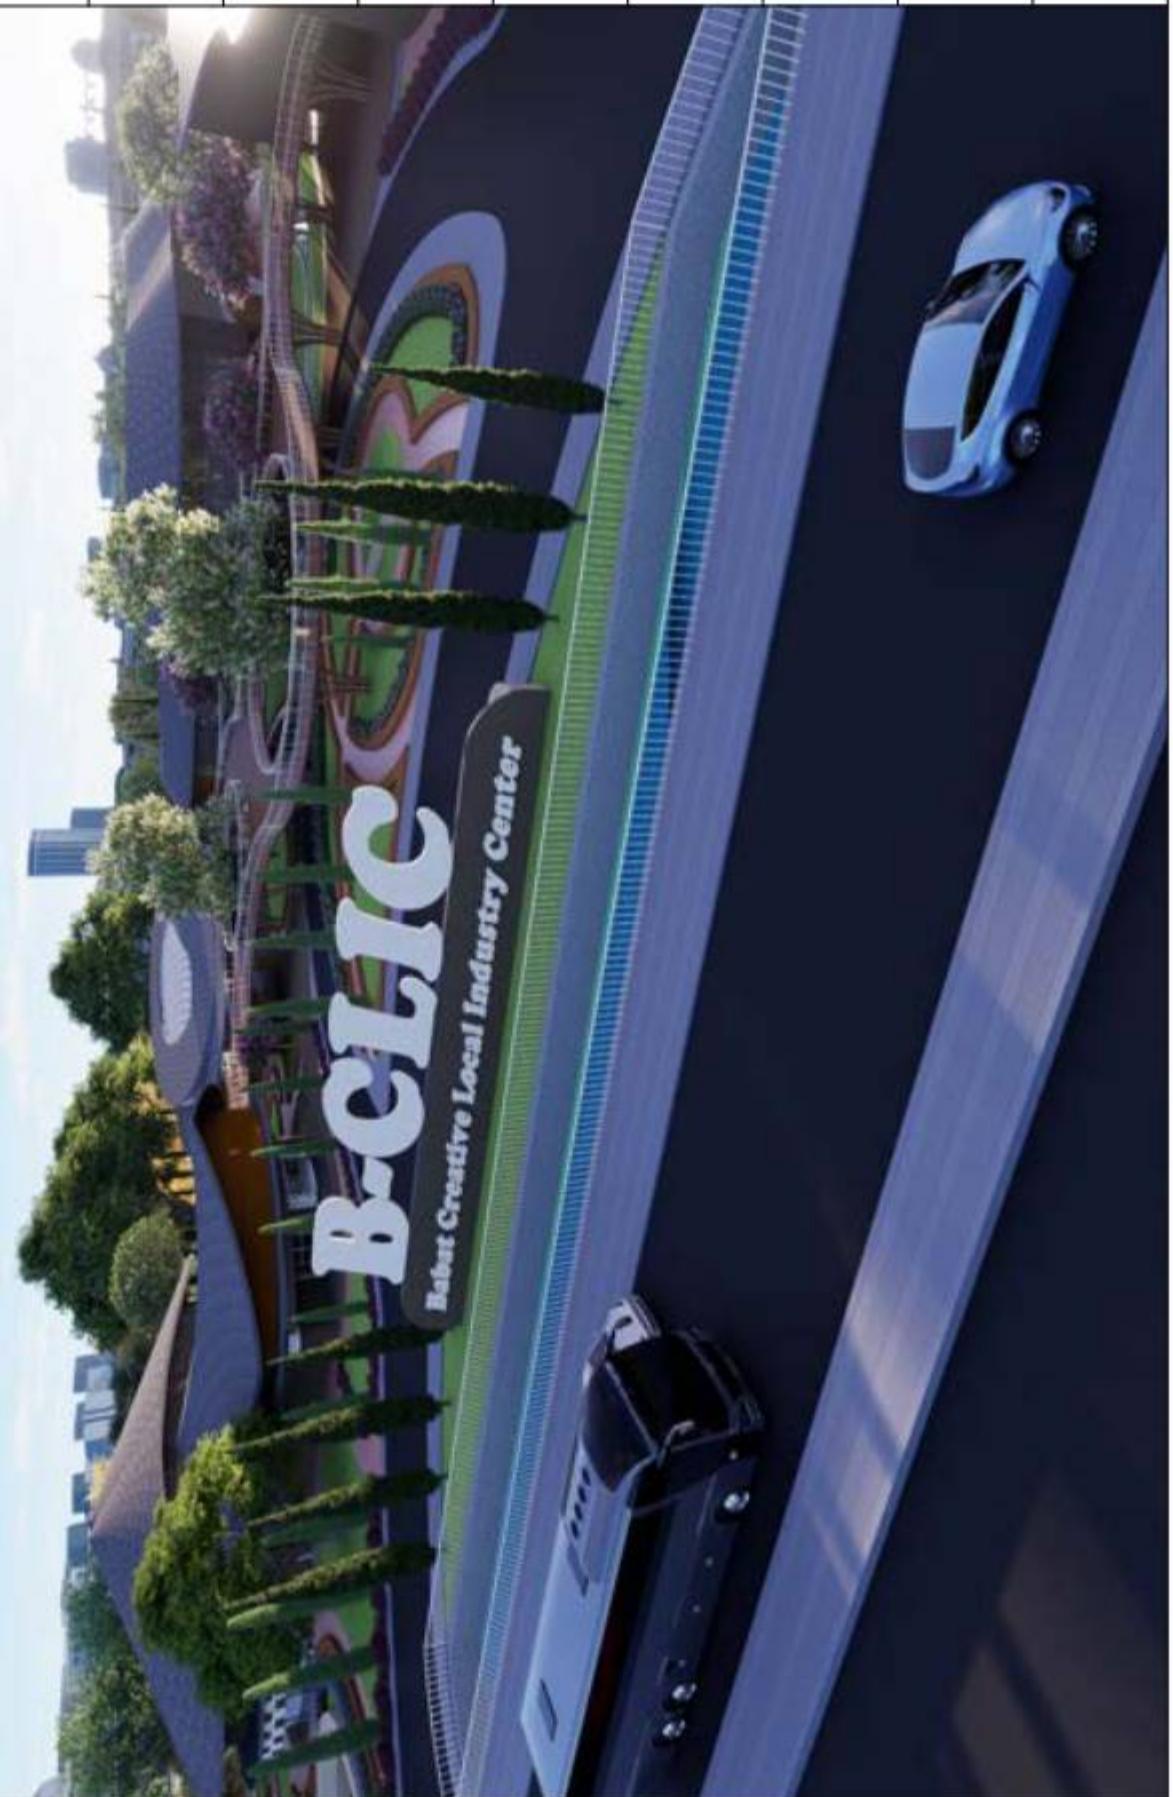



# ARSITEKTUR

## UIN MALANG

PRODI TEKNIK ARSITEKTUR  
FAKULTAS SAINS DAN TEKNOLOGI  
UIN MAULANA MALIK IBRAHIM  
MALANG

JUDUL PERANCANGAN  
CATALYZING CREATIVE INDUSTRY THROUGH  
ARCHITECTURE IN BABAT, LAMONGAN

LOKASI PERANCANGAN  
JL. RAYA TUBAN-SURABAYA PLADSAN  
KEC. BABAT KAB. LAMONGAN

NAMA MAHASISWA  
LIYATIN NUZULUL ROHMAH  
NIM  
210606110077

DOSEN PEMBIMBING 1  
SUKMAYATI RAHMAH, M.T.

DOSEN PEMBIMBING 2  
ALDRIN YUSUF FIRMANSYAH, M.T

JUDUL GAMBAR  
PERSPEKTIF KAWASAN

SKALA

NO. GAMBAR  
8





**ARSITEKTUR**  
**UIN MALANG**

PRODI TEKNIK ARSITEKTUR  
FAKULTAS SAINS DAN TEKNOLOGI  
UIN MAULANA MALIK IBRAHIM  
MALANG

JUDUL PERANCANGAN  
CATALYZING CREATIVE INDUSTRY THROUGH  
ARCHITECTURE IN BABAT, LAMONGAN

LOKASI PERANCANGAN  
JL. RAYA TUBAN-SURABAYA PLADSAN  
KEC. BABAT KAB. LAMONGAN

NAMA MAHASISWA  
LIYATIN NUZULUL ROHMAH  
NIM  
210506110077


DOSEN PEMBIMBING 1  
SUKMAYATI RAHMAH, M.T.

DOSEN PEMBIMBING 2  
ALDRIN YUSUF FIRMANSYAH, M.T

JUDUL GAMBAR  
PERSPEKTIF KAWASAN

SKALA

NO. GAMBAR

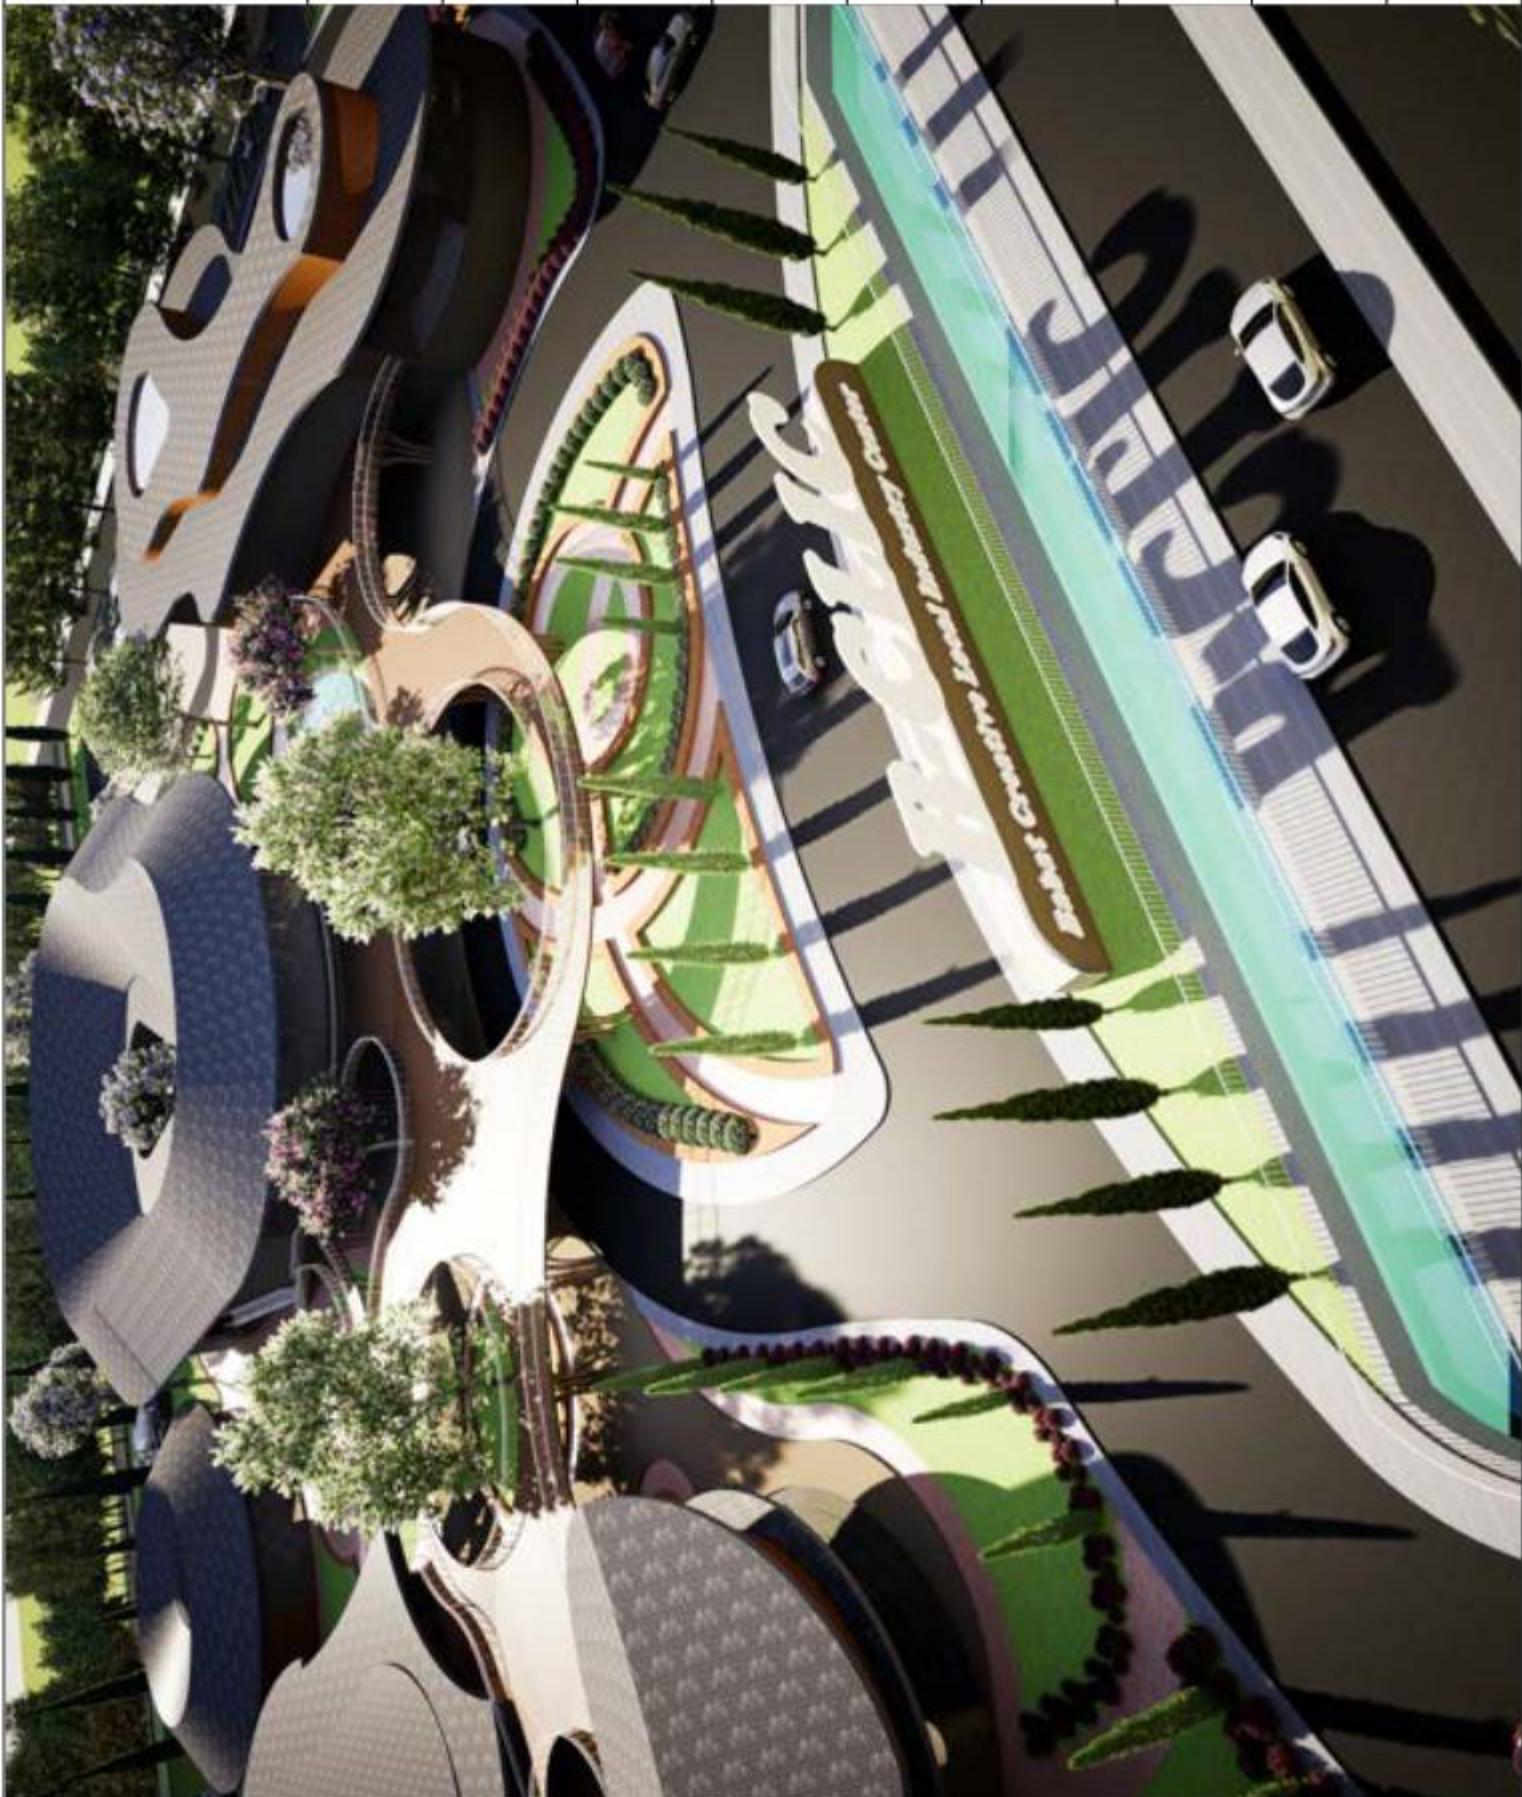



# ARSITEKTUR UIN MALANG

PRODI TEKNIK ARSITEKTUR  
FAKULTAS SAINS DAN TEKNOLOGI  
UIN MAULANA MALIK IBRAHIM  
MALANG

JUDUL PERANCANGAN  
CATALYZING CREATIVE INDUSTRY THROUGH  
ARCHITECTURE IN BABAT, LAMONGAN

LO KASI PERANCANGAN  
JL. RAYA TUBAN-SURABAYA PLAOSEN  
KEC. BABAT KAB. LAMONGAN

NAMA MAHASISWA  
LFIYATIN NIIZULUL ROHMAH  
NIM  
210506110077



DOSEN PEMBIMBING 1  
SUMAYATI RAHMAH, M.T.

DOSEN PEMBIMBING 2  
ADRIN YUSUF FIRMANSYAH, M.T.

JUDUL GAMBAR  
DENAH LANTAI IN KUBATOR BISNIS

SKALA  
1:400  
NO. GAMBAR  
10

KEYPLAN

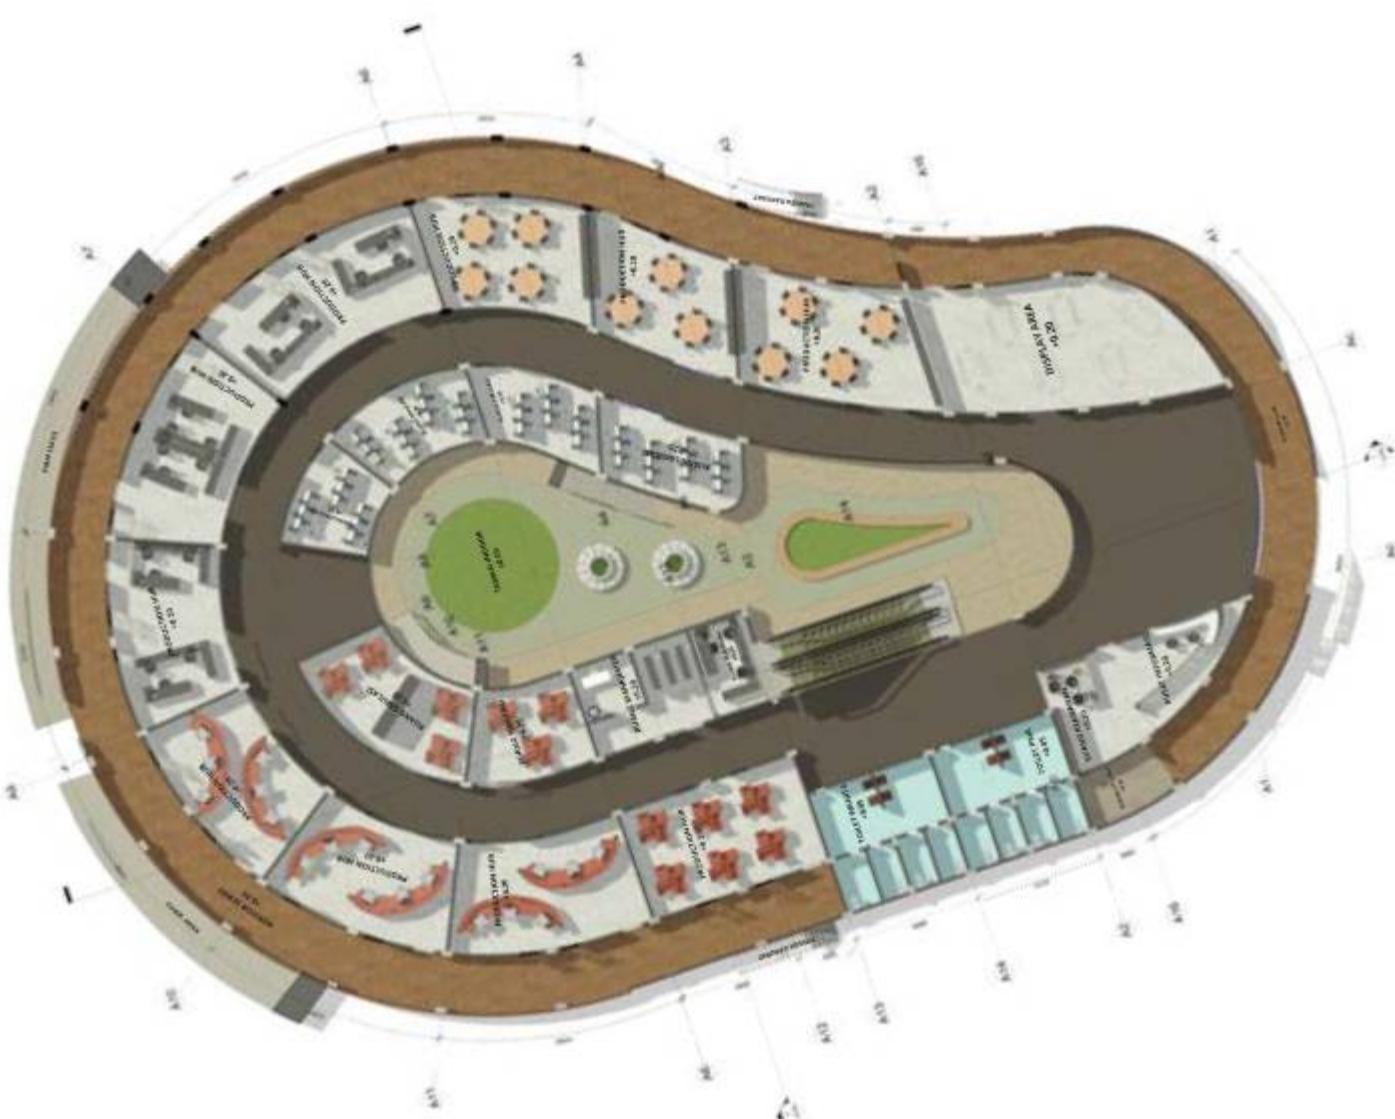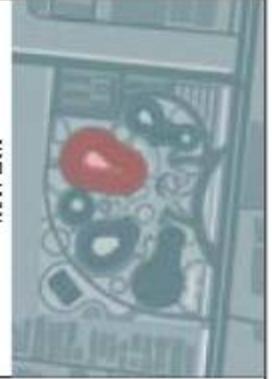



# ARSITEKTUR UIN MALANG

PRODI TEKNIK ARSITEKTUR  
FAKULTAS SAINS DAN TEKNOLOGI  
UIN MAULANA MALIK IBRAHIM  
MALANG

JUDUL PERANCANGAN

CATALYZING CREATIVE INDUSTRY THROUGH  
ARCHITECTURE IN BABAT, LAMONGAN

LOKASI PERANCANGAN

JL. RAYA TUBAN-SURABAYA PLAOSEN  
KEC. BABAT KAB. LAMONGAN

NAMA MAHASISWA

LIFYATIN NUZULUL ROHMAH

NIM

2108.06.110077

DOSEN PEMBIMBING 1

SUKMAYATI RAHMAYAH, M.T.

DOSEN PEMBIMBING 2

AUDRIN YUSUF FIRMANSYAH, M.T

JUDUL GAMBAR

DENAH LANTAI 2 INKUBATOR BISNIS



SKALA

1:400

NO. GAMBAR

11

KEYPLAN

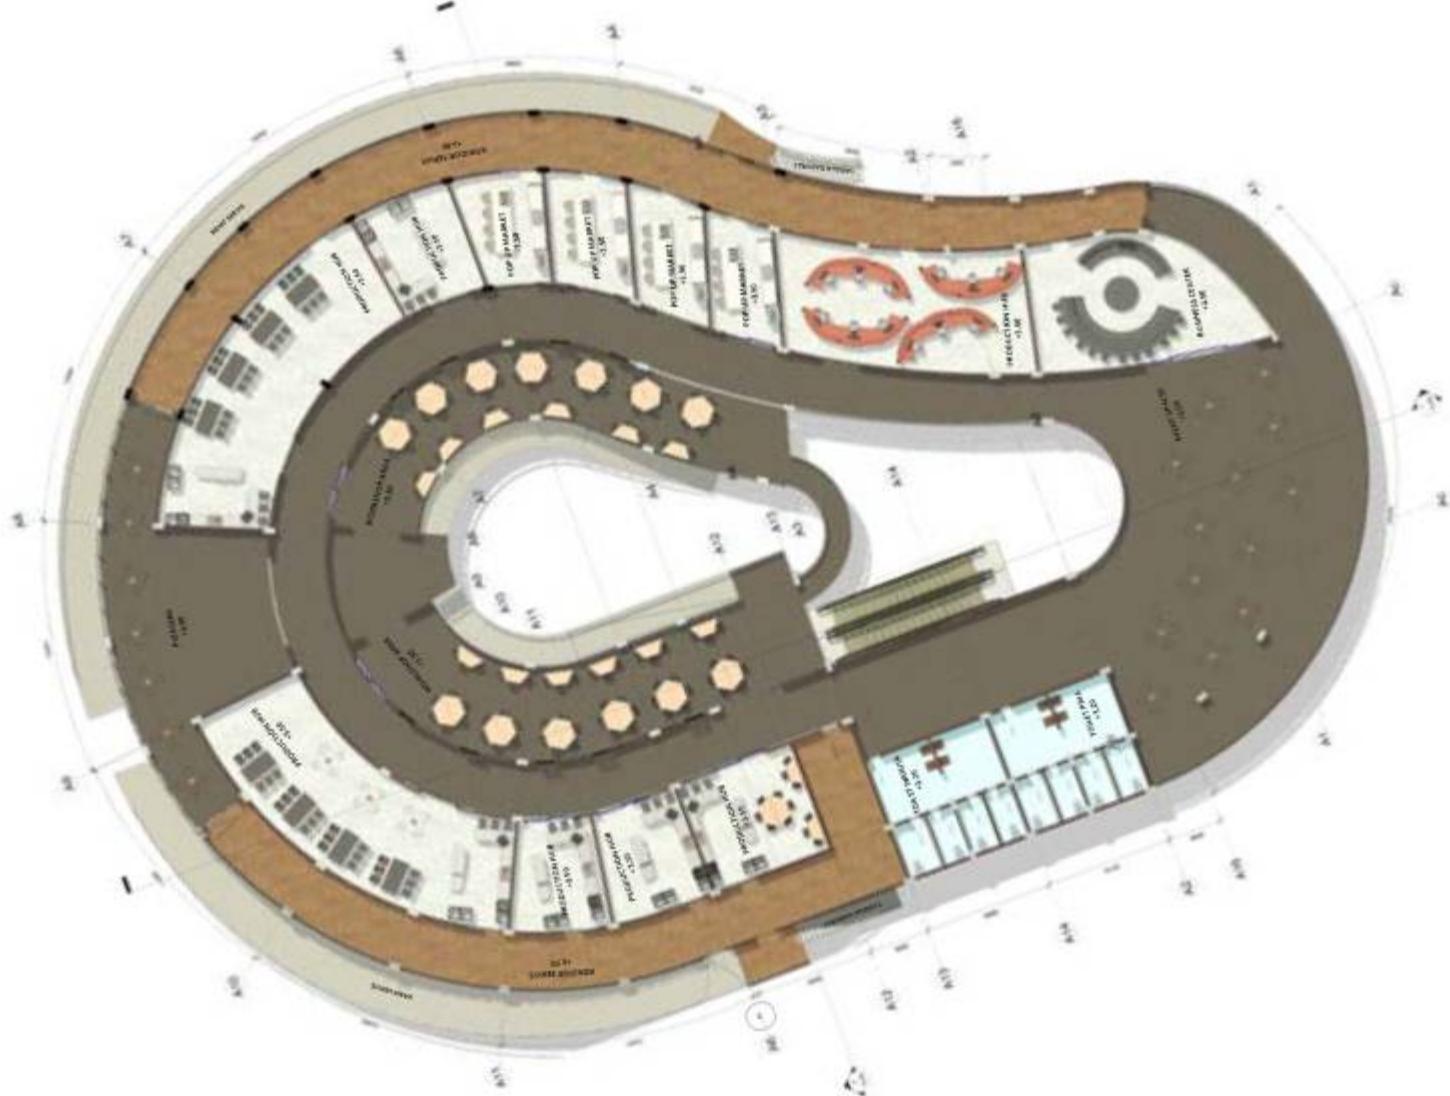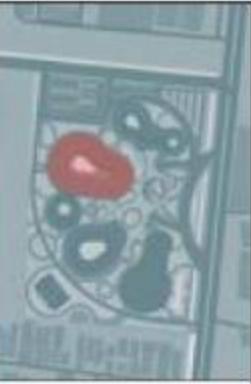



# ARSITEKTUR UIN MALANG

PRODI TEKNIK ARSITEKTUR  
FAKULTAS SAINS DAN TEKNOLOGI  
UIN MAULANA MALIK IBRAHIM  
MALANG

JUDUL PERANCANGAN  
CATALYZING CREATIVE INDUSTRY THROUGH  
ARCHITECTURE IN BABAT, LAMONGAN

LO KASI PERANCANGAN  
JL. RAYA TUBAN-SURABAYA PLAOSEN  
KEC. BABAT KAB. LAMONGAN

NAMA MAHASISWA  
LIYATIN NIIZULUL ROHMAH  
NIM  
210506110077


DOSEN PEMBIMBING 1  
SUMAYATI RAHMADAH, M.T.

DOSEN PEMBIMBING 2  
ADRIN YUSUF FIRMANSYAH, M.T.

JUDUL GAMBAR  
TAMPAK BANGUNAN INKUBATOR BISNIS

SKALA  
1:300  
1/2

NO. GAMBAR  
KEYPLAN

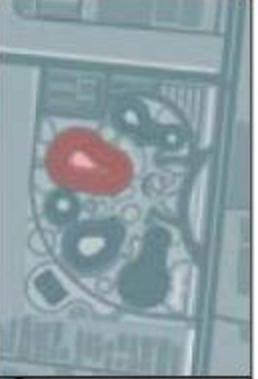

TAMPAK DEPAN INKUBATOR BISNIS

SKALA 1 : 300



TAMPAK BELAKANG INKUBATOR BISNIS

SKALA 1:300



**ARSITEKTUR**  
UIN MALANG

PRODI TEKNIK ARSITEKTUR  
FAKULTAS SAINS DAN TEKNOLOGI  
UIN MAULANA MALIK IBRAHIM  
MALANG

JUDUL PERANCANGAN  
CATALYZING CREATIVE INDUSTRY THROUGH  
ARCHITECTURE IN BABAT, LAMONGAN

LO KASI PERANCANGAN  
JL. RAYA TUBAN-SURABAYA PLAOSEN  
KEC. BABAT KAB. LAMONGAN

NAMA MAHASISWA  
LIYATIN NIIZULUL ROHMAH  
NIM  
210506110077

DOSEN PEMBIMBING 1  
SUMAYATI RAHMAH, M.T.

DOSEN PEMBIMBING 2  
ADRIEN YUSUF FIRMANSYAH, M.T.

JUDUL GAMBAR

TAMPAK BANGUNAN INKUBATOR BISNIS

SKALA  
1:300

NO. GAMBAR  
13

KEYPLAN

TAMPAK SAMPING KIRI INKUBATOR BISNIS  
SKALA 1:300



TAMPAK SAMPING KANAN INKUBATOR BISNIS

SKALA 1 : 300





# ARSITEKTUR UIN MALANG

PRODI TEKNIK ARSITEKTUR  
FAKULTAS SAINS DAN TEKNOLOGI  
UIN MAULANA MALIK IBRAHIM  
MALANG

JUDUL PERANCANGAN  
CATALYZING CREATIVE INDUSTRY THROUGH  
ARCHITECTURE IN BABAT, LAMONGAN

LO KASI PERANCANGAN  
JL. RAYA TUBAN-SURABAYA PLAOSEN  
KEC. BABAT KAB. LAMONGAN

NAMA MAHASISWA  
LFIYATIN NIIZULUL ROHMAH  
NIM  
210506110077



DOSEN PEMBIMBING 1  
SURMAYATI RAHMAYAH, M.T.

DOSEN PEMBIMBING 2  
ADRIEN YUSUF FIRMANSYAH, M.T.

JUDUL GAMBAR  
TAMPAK BANGUNAN INKUBATOR BISNIS

SKALA  
1:400  
NO. GAMBAR  
14

KEYPLAN

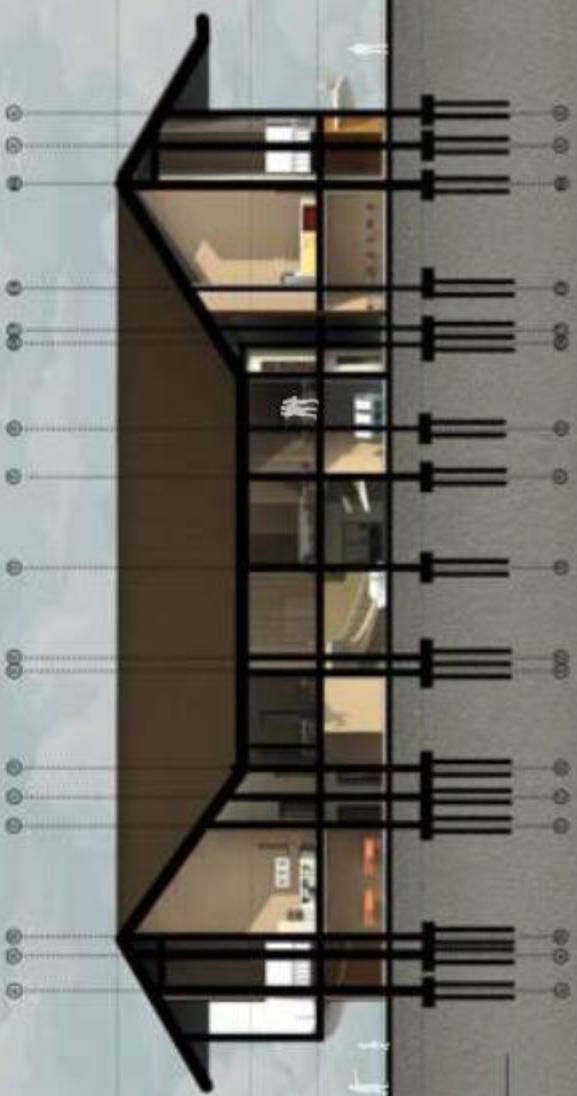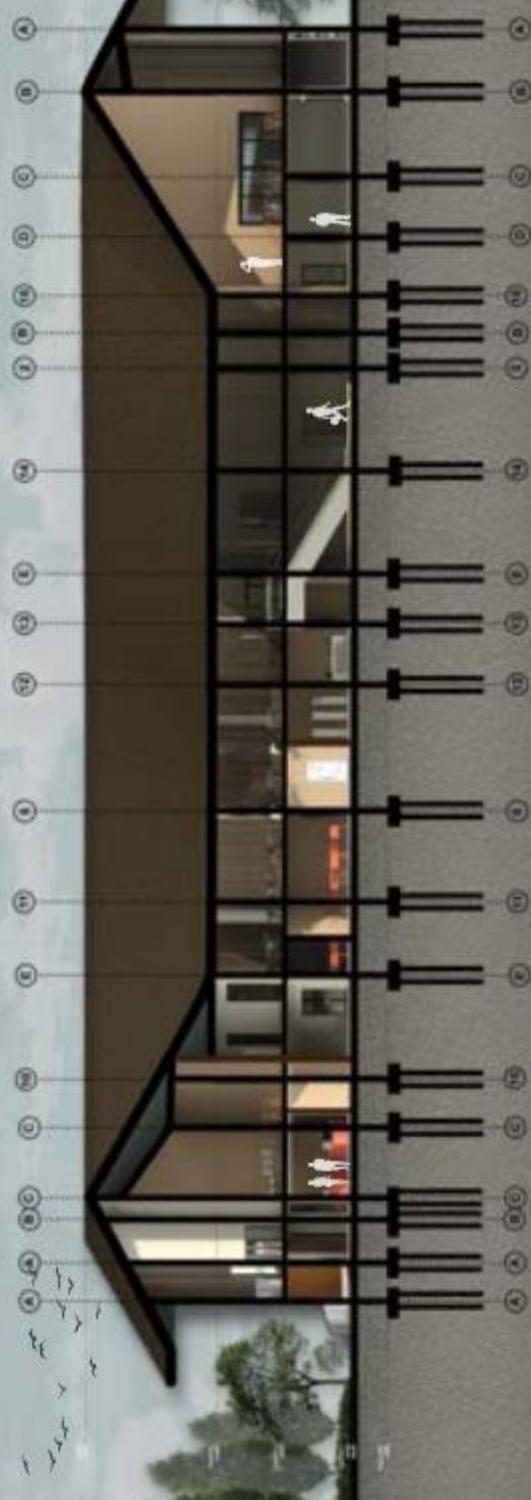



## ARSITEKTUR UIN MALANG

PRODI TEKNIK ARSITEKTUR  
FAKULTAS SAINS DAN TEKNOLOGI  
UIN MAULANA MALIK IBRAHIM  
MALANG

JUDUL PERANCANGAN  
GAJAYING CREATIVE INDUSTRY THOUGH  
ARCHITECTURE IN BABAT, LAMONGAN

LOKASI PERANCANGAN  
JL. RAYATUBAN-SURABAYA PLASOAN  
KEC. BABAT KAB. LAMONGAN

NAMA MAHASISWA  
LIYATIN NUZULUL ROHMAH  
NIM  
210806110077

DOSEN PEMBIMBING 1  
SUKMAYATI RAHMAH, M.T.

DOSEN PEMBIMBING 2  
ALDRIN YUSUF FIRMANSYAH, M.T

JUDUL GAMBAR  
PERSPEKTIF INTERIOR BANGUNAN  
INKUBATOR BISNIS

NO. GAMBAR  
15

KEYPLAN



RUANG PRODUCTION HUB



RUANG PUSAT INFORMASI



## ARSITEKTUR UIN MALANG

PRODI TEKNIK ARSITEKTUR  
FAKULTAS SAINS DAN TEKNOLOGI  
UIN MAULANA MALIK IBRAHIM  
MALANG

JUDUL PERANCANGAN  
CREATING CREATIVE INDUSTRY THROUGH  
ARCHITECTURE IN BABAT, LAMONGAN

LOKASI PERANCANGAN  
JL. RAYATUBAN-SURABAYA PLASOAN  
KEC. BABAT KAB. LAMONGAN

NAMA MAHASISWA  
LIYATIN NUZULUL ROHMAH  
NIM  
210806110077

DOSEN PEMBIMBING 1  
SUKMAYATI RAHMAH, M.T.

DOSEN PEMBIMBING 2  
ALDRIN YUSUF FIRMANSYAH, M.T

JUDUL GAMBAR  
PERSPEKTIF INTERIOR BANGUNAN  
INKUBATOR BISNIS

NO. GAMBAR  
16  
KEYPLAN



WORKSHOP AREA



RUANG TUNGGU



# ARSITEKTUR

## UIN MALANG

PRODI TEKNIK ARSITEKTUR  
FAKULTAS SAINS DAN TEKNOLOGI  
UIN MAULANA MALIK IBRAHIM  
MALANG

JUDUL PERANCANGAN  
CATALYZING CREATIVE INDUSTRY THROUGH  
ARCHITECTURE IN BABAT, LAMONGAN

### LOKASI PERANCANGAN

JL. RAYA TUBAN-SURABAYA PLADSAN  
KEC. BABAT KAB. LAMONGAN

### NAMA MAHASISWA

LIFATIN NUZULUL ROHMAH

### NIM

210506110077

### DOSEN PEMBIMBING 1

SUKMAYATI RAHMAH, M.T.

### DOSEN PEMBIMBING 2

ALDRIN YUSUF FIRMANSYAH, M.T

### JUDUL GAMBAR

PERSEKUTIF ESTETIKOR  
BANGUNAN INKUBATOR BISNIS

### SKALA

-

### NO. GAMBAR

17





**ARSITEKTUR**  
UIN MALANG

PRODI TEKNIK ARSITEKTUR  
FAKULTAS SAINS DAN TEKNOLOGI  
UIN MAULANA MALIK IBRAHIM  
MALANG

## JUDUL PERANCANGAN CAJALIZING CREATIVE INDUSTRY THROUGH ARCHITECTURE IN BABAT, LAMONGAN

LOKASI PERANCANGAN  
JL. RAYA TUBAN-SURABAYA PLAO SAN  
KEC. BABAT KAB. LAMONGAN

**DOSEN PEMBIMBING 1**  
**SUKMAWATI RAHMAH, M.T.**

**NAMA MAHASISWA**  
**LIPYATIN NUZULUL ROHMAH**

**NIM**  
**210606110077**

**DOSEN PEMBIMBING 2  
ALDRIN YUSUF FIRMANSYAH, M.T**

JUBUL GAMBAR DENAH LANTAI 1 CREATIV RETAIL

NO. GAMBAR

KEYPLAN





**ARSITEKTUR**  
UIN MALANG

PRODI TEKNIK ARSITEKTUR  
FAKULTAS SAINS DAN TEKNOLOGI  
UIN MAULANA MALIK IBRAHIM  
MALANG

JUDUL PERANCANGAN  
CATALYZING CREATIVE INDUSTRY THROUGH  
ARCHITECTURE IN BABAT, LAMONGAN

LOKASI PERAN CANGAN  
JL. RAYA TUBAN-SURABAYA PLAO SAN  
KEC. BABAT KAU, LAMONGAN

NAMA MAHASISWA  
LIFTATIN NUZULUL ROHMAH  
NIM


**DOSEN PEMBIMBING 1**  
**SUKMAYATI RAHMAH, M.T.**

DOSEN PEMBIMBING 2  
DRIN YUSUF FIRMANSYAH, M.T

JUDUL GAMBAR  
DENAH LANTAI 2 CREATME RETAIL

NO. GAMBAR 19

KEYPLAN

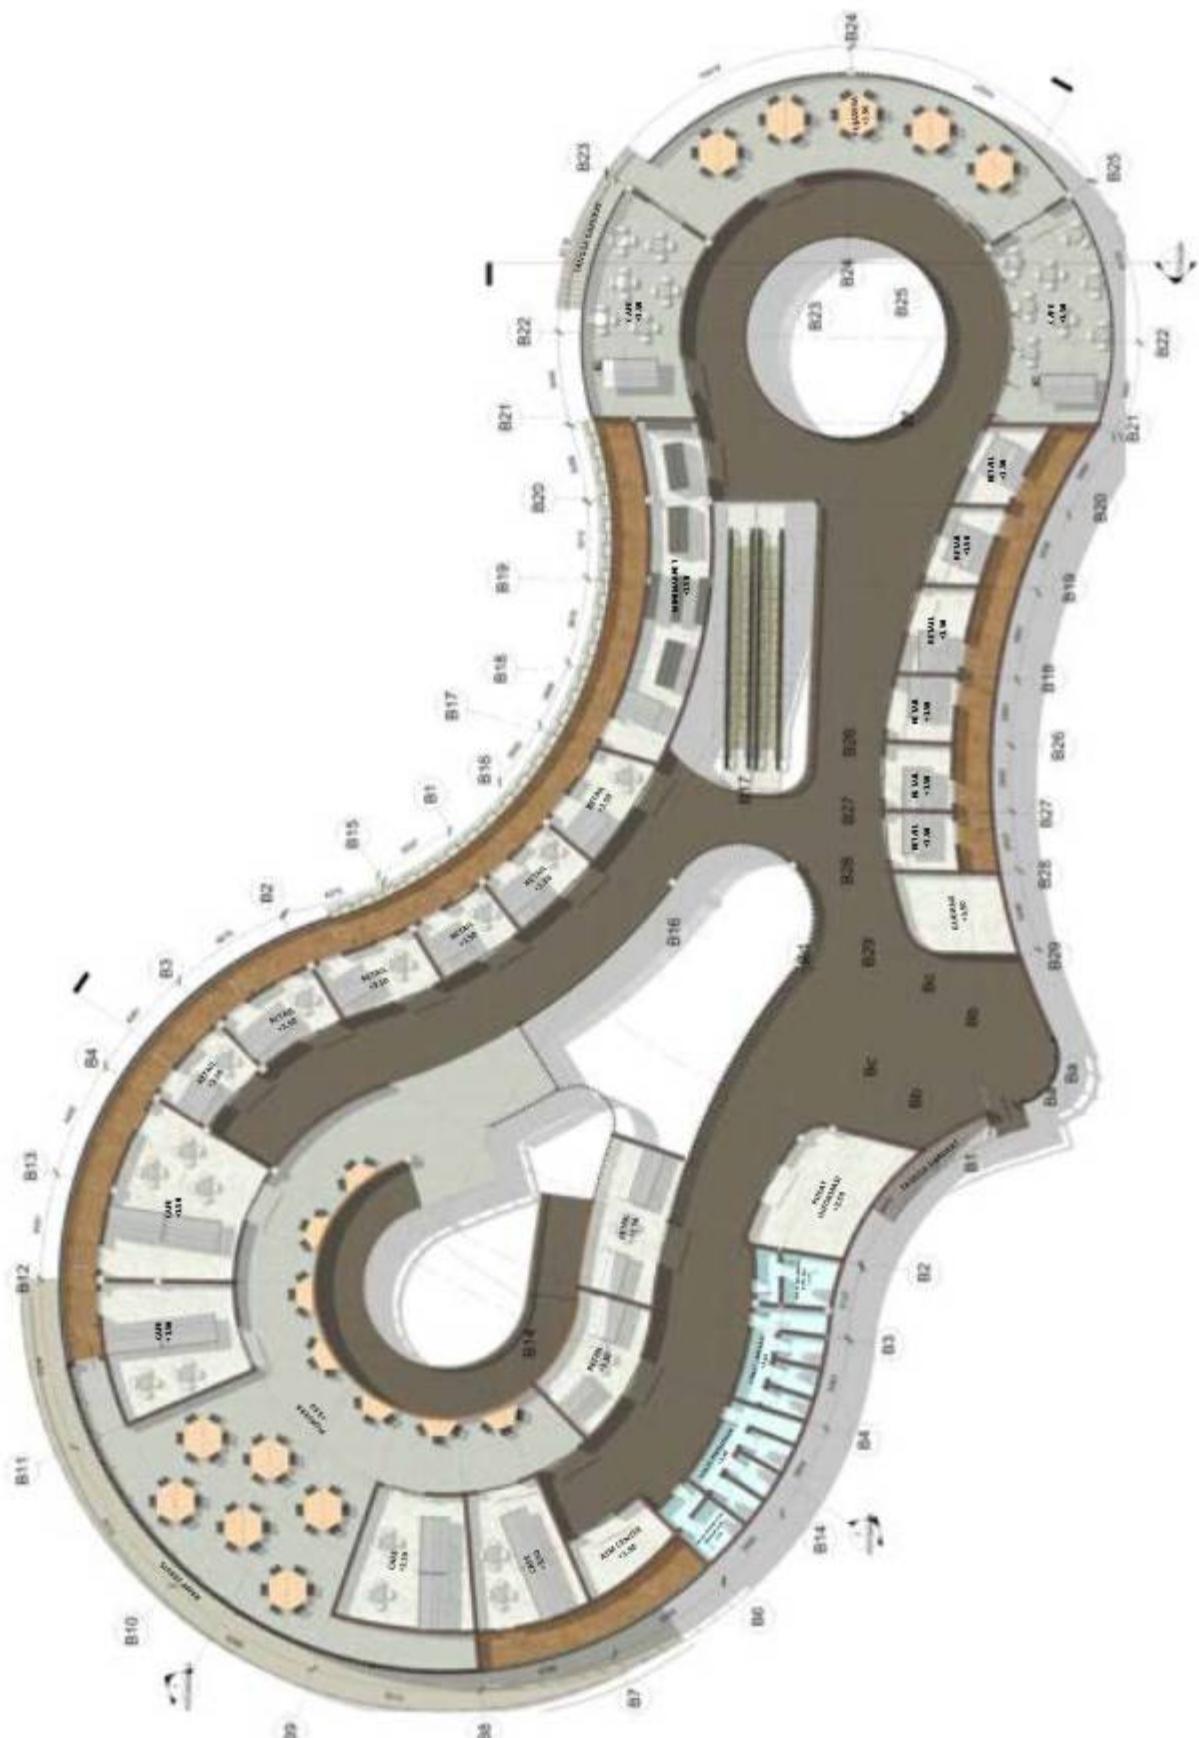



**ARSITEKTUR**  
UIN MALANG

PRODI TEKNIK ARSITEKTUR  
FAKULTAS SAINS DAN TEKNOLOGI  
UIN MAULANA MALIK IBRAHIM  
MALANG

JUDUL PERANCANGAN  
CATALYZING CREATIVE INDUSTRY THROUGH  
ARCHITECTURE IN BABAT, LAMONGAN

LO KASI PERANCANGAN  
JL. RAYA TUBAN-SURABAYA PLAOSEN  
KEC. BABAT KAB. LAMONGAN

NAMA MAHASISWA  
LIYATIN NIIZULUL ROHMAH  
NIM  
210506110077

DOSEN PEMBIMBING 1  
SUMAYATI RAHMAT, M.T.

DOSEN PEMBIMBING 2  
ADRIEN YUSUF FIRMANSYAH, M.T.

JUDUL GAMBAR

TAMPAK BANGUNAN CREATIVE RETAIL

SKALA  
1:400  
2.0

NO. GAMBAR  
KEYPLAN





**ARSITEKTUR**  
UIN MALANG

PRODI TEKNIK ARSITEKTUR  
FAKULTAS SAINS DAN TEKNOLOGI  
UIN MAULANA MALIK IBRAHIM  
MALANG

JUDUL PERANCANGAN  
CATALYZING CREATIVE INDUSTRY THROUGH  
ARCHITECTURE IN BABAT, LAMONGAN

LO KASI PERANCANGAN  
JL. RAYA TUBAN-SURABAYA PLASOAN  
KEC. BABAT KAB. LAMONGAN

NAMA MAHASISWA  
LIYATIN NIIZULUL ROHMAH  
NIM  
210506110077

DOSEN PEMBIMBING 1  
SUMAYATI RAHMAH, M.T.

DOSEN PEMBIMBING 2  
ADRIIN YUSUF FIRMANSYAH, M.T.

JUDUL GAMBAR  
TAMPAK BANGUNAN CREATIVE RETAIL

SKALA  
1:200, 1:250

NO. GAMBAR  
21

KEYPLAN



TAMPAK SAMPING KANAN CREATIVE RETAIL

SKALA 1: 200



TAMPAK SAMPING KIRI CREATIVE RETAIL

SKALA 1:200



# ARSITEKTUR UIN MALANG

PRODI TEKNIK ARSITEKTUR  
FAKULTAS SAINS DAN TEKNOLOGI  
UIN MAULANA MALIK IBRAHIM  
MALANG

JUDUL PERANCANGAN  
CATALYZING CREATIVE INDUSTRY THROUGH  
ARCHITECTURE IN BABAT, LAMONGAN

LO KASI PERANCANGAN  
JL. RAYA TUBAN-SURABAYA PLASOAN  
KEC. BABAT KAB. LAMONGAN



NAMA MAHASISWA  
LFIYATIN NIIZULUL ROHMAH  
NIM  
210506110077

DOSEN PEMBIMBING 1  
SUMAYATI RAHMAH, M.T.

DOSEN PEMBIMBING 2  
ADRIEN YUSUF FIRMANSYAH, M.T  
JUDUL GAMBAR  
POTONGAN DANGUNAN  
CREATIVE RETAIL

SKALA  
1:250  
NO. GAMBAR  
22

KEYPLAN

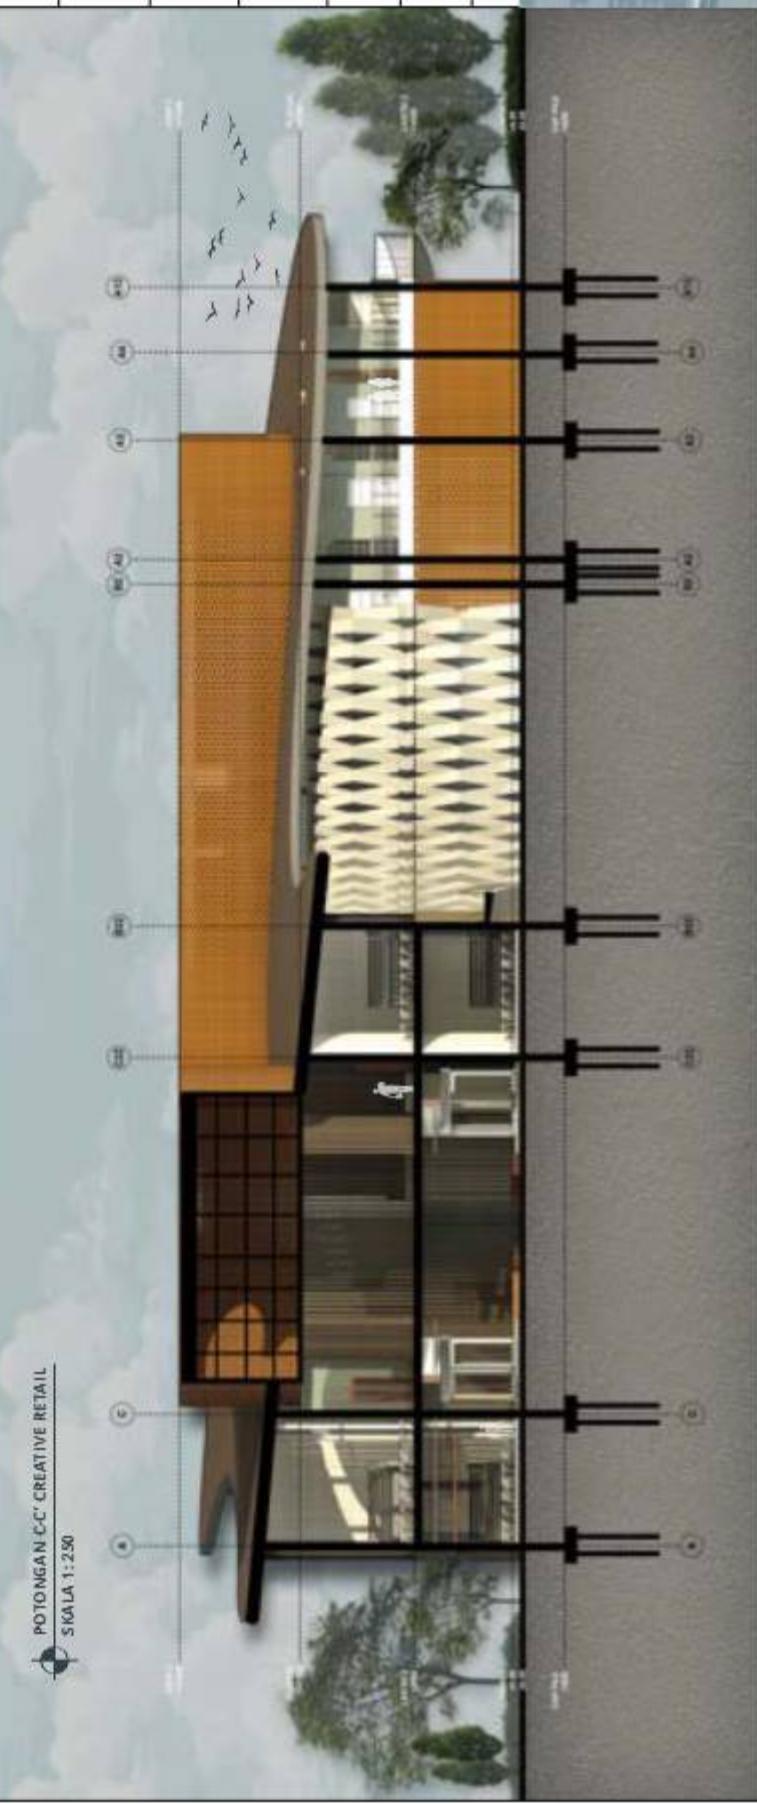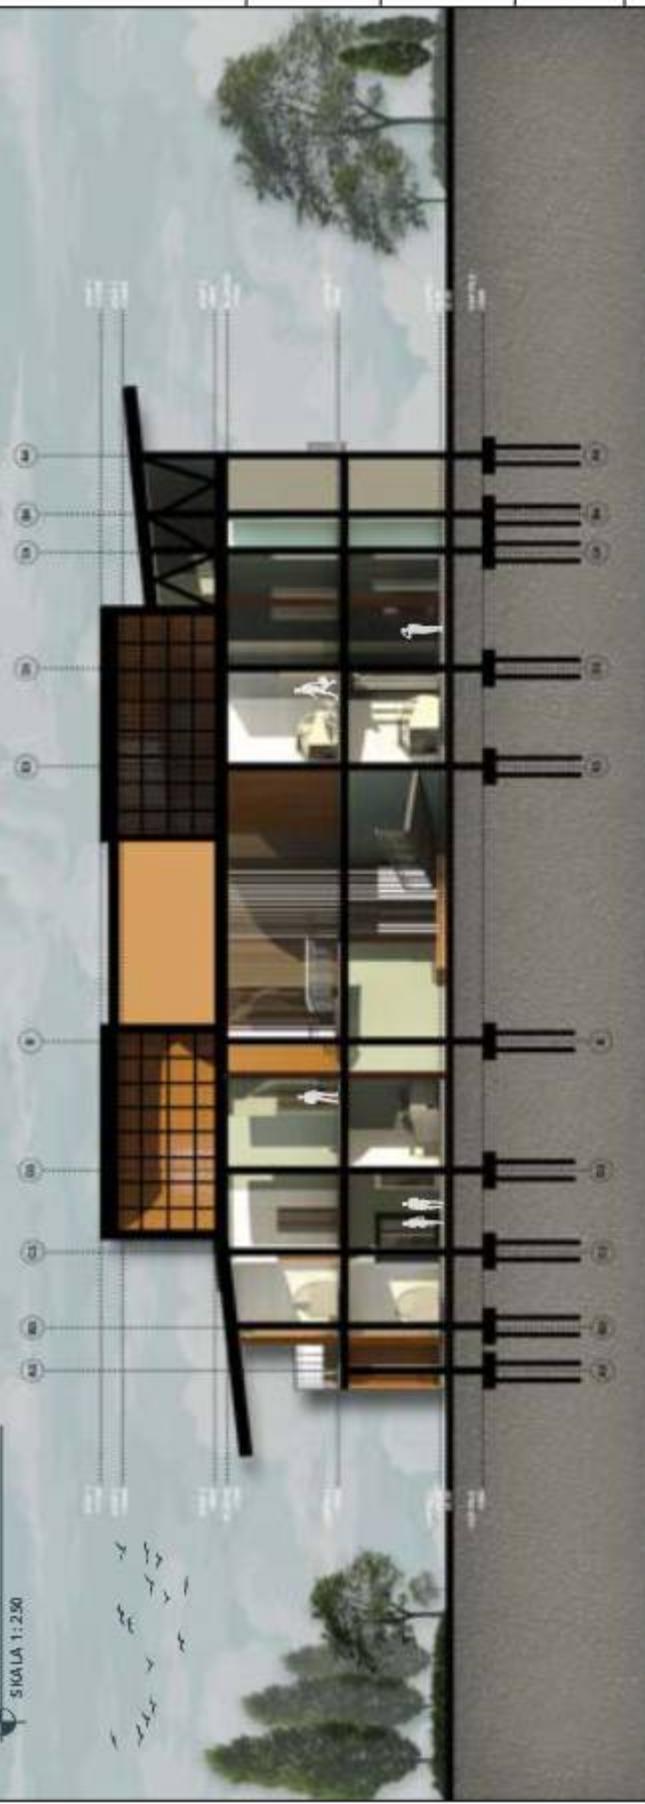



**ARSITEKTUR**  
UIN MALANG

PRODI TEKNIK ARSITEKTUR  
FAKULTAS SAINS DAN TEKNOLOGI  
UIN MAULANA MALIK IBRAHIM  
MALANG

JUDUL PERANCANGAN  
CATALYZING CREATIVE INDUSTRY THROUGH  
ARCHITECTURE IN BABAT, LAMONGAN

LO KASI PERANCANGAN  
JL. RAYA TUBAN-SURABAYA PLASOAN  
KEC. BABAT KAB. LAMONGAN

NAMA MAHASISWA  
LIYATIN NIIZULUL ROHMAH  
NIM  
210506110077

DOSEN PEMBIMBING 1  
SUMAYATI RAHMADAH, M.T.

DOSEN PEMBIMBING 2  
ALDRIN YUSUF FIRMANSYAH, M.T

JUDUL GAMBAR  
POTONGAN BANGUNAN  
CREATIVE RETAIL

SKALA  
1:50  
NO. GAMBAR  
2.3

KEYPLAN



# ARSITEKTUR

UIN MALANG

PRODI TEKNIK ARSITEKTUR  
FAKULTAS SAINS DAN TEKNOLOGI  
UIN MAULANA MALIK IBRAHIM  
MALANG

JUDUL PERANCANGAN  
CATALYZING CREATIVE INDUSTRY THROUGH  
ARCHITECTURE IN BABAT, LAMONGAN

LOKASI PERANCANGAN  
JL. RAYA TUBAN-SURABAYA PLADSAN  
KEC. BABAT KAB. LAMONGAN

NAMA MAHASISWA  
LIFYATIN NUZULUL ROHMAH  
NIM  
210506110077

DOSEN PEMBIMBING 1  
SUKMAYATI RAHMAH, M.T.

DOSEN PEMBIMBING 2  
ALDRIN YUSUF FIRMANSYAH, M.T

JUDUL GAMBAR  
PERSPEKTIF EKSTERIOR  
BANGUNAN CREATIVE RETAIL

SKALA

NO. GAMBAR

24





# ARSITEKTUR UIN MALANG

PRODI TEKNIK ARSITEKTUR  
FAKULTAS SAINS DAN TEKNOLOGI  
UIN MAULANA MALIK IBRAHIM  
MALANG

JUDUL PERANCANGAN  
CATALYZING CREATIVE INDUSTRY THROUGH  
ARCHITECTURE IN BABAT, LAMONGAN

LOKASI PERANCANGAN  
JL. RAYATUBAN-SURABAYA PLASOAN  
KEC. BABAT KAB. LAMONGAN

NAMA MAHASISWA  
LIYATIN NUZULUL ROHMAH  
NIM  
210806110077


DOSEN PEMBIMBING 1  
SUKMAYATI RAHMAH, M.T.

DOSEN PEMBIMBING 2  
ALDRIN YUSUF FIRMANSYAH, M.T

JUDUL GAMBAR  
PERSPEKTIF INTERIOR BANGUNAN  
CREATIVE RETAIL

NO. GAMBAR  
25

KEYPLAN

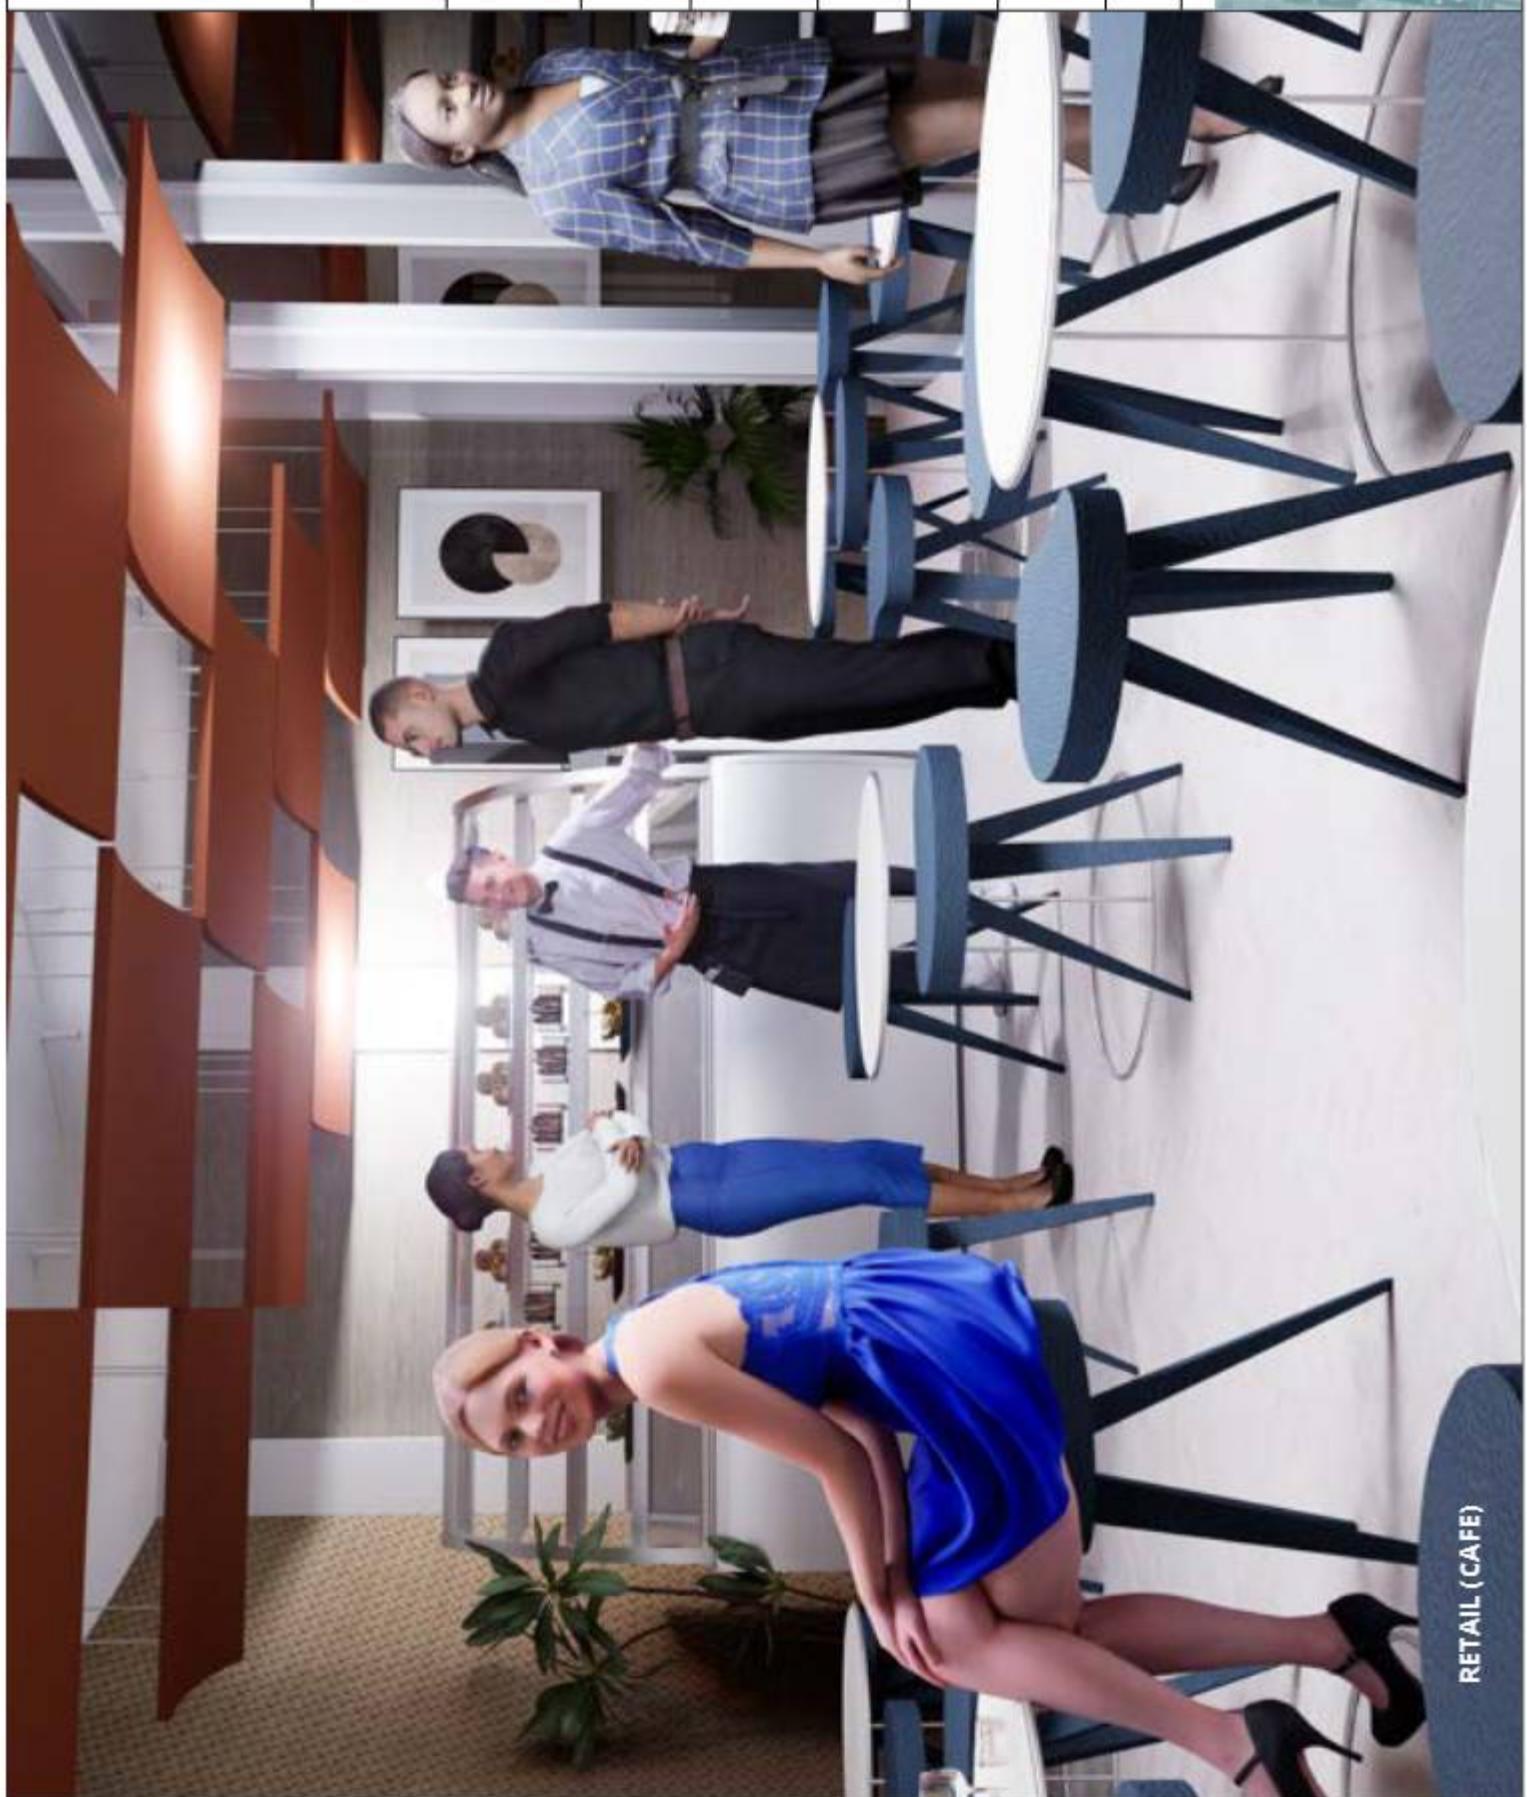

RETAIL (CAFE)



## ARSITEKTUR UIN MALANG

PRODI TEKNIK ARSITEKTUR  
FAKULTAS SAINS DAN TEKNOLOGI  
UIN MAULANA MALIK IBRAHIM  
MALANG

JUDUL PERANCANGAN  
CATALYZING CREATIVE INDUSTRY THROUGH  
ARCHITECTURE IN BABAT, LAMONGAN

LOKASI PERANCANGAN  
JL. RAYATUBAN-SURABAYA PLASOAN  
KEC. BABAT KAB. LAMONGAN

NAMA MAHASISWA  
LIYATIN NUZULUL ROHMAH  
NIM  
210806110077

DOSEN PEMBIMBING 1  
SUKMAYATI RAHMAH, M.T.

DOSEN PEMBIMBING 2  
ALDRIN YUSUF FIRMANSYAH, M.T

JUDUL GAMBAR  
PERSPEKTIF INTERIOR BANGUNAN  
CREATIVE RETAIL

NO. GAMBAR  
26

KEYPLAN



RETAIL (CAFE)



RETAIL (CAFE)



# ARSITEKTUR UIN MALANG

PRODI TEKNIK ARSITEKTUR  
FAKULTAS SAINS DAN TEKNOLOGI  
UIN MAULANA MALIK IBRAHIM  
MALANG

JUDUL PERANCANGAN  
CATALYZING CREATIVE INDUSTRY THROUGH  
ARCHITECTURE IN BABAT, LAMONGAN

LOKASI PERANCANGAN  
JL. RAYA TUBAN-SURABAYA PLIAOSAN  
KEC. BABAT KAB. LAMONGAN


NAMA MAHASISWA  
LIYATIN NUZULUL ROHMAH  
NIM  
210806110077

DOSEN PEMBIMBING 1  
SUKMAYATI RAHMAH, M.T.

DOSEN PEMBIMBING 2  
ALDRIN YUSUF FIRMANSYAH, M.T.  
JUDUL GAMBAR  
DENAH EDUCATION HUB

SKALA  
1:400  
NO. GAMBAR  
27

KEYPLAN

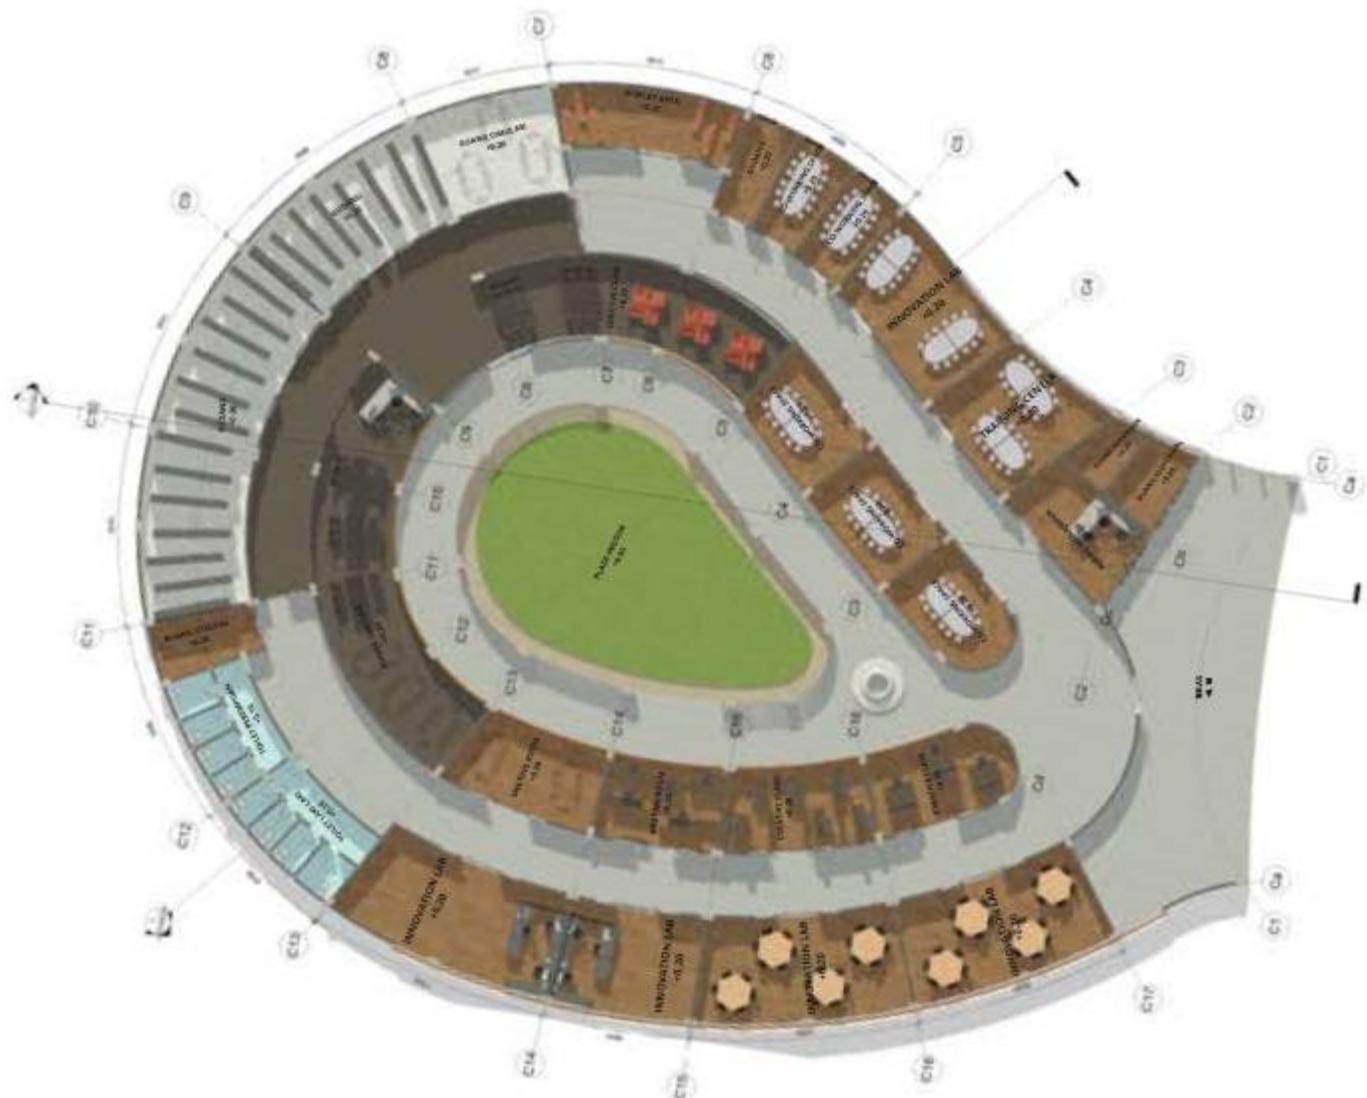



**ARSITEKTUR**  
UIN MALANG

PRODI TEKNIK ARSITEKTUR  
FAKULTAS SAINS DAN TEKNOLOGI  
UIN MAULANA MALIK IBRAHIM  
MALANG

JUDUL PERANCANGAN  
CATALYZING CREATIVE INDUSTRY THROUGH  
ARCHITECTURE IN BABAT, LAMONGAN

LO KASI PERANCANGAN  
JL. RAYA TUBAN-SURABAYA PLAOSEN  
KEC. BABAT KAB. LAMONGAN

NAMA MAHASISWA  
LIYATIN NIIZULUL ROHMAH  
NIM  
210506110077

DOSEN PEMBIMBING 1  
SURMAYATI RAHMAT, M.T.

DOSEN PEMBIMBING 2  
ADRIEN YUSUF FIRMANSYAH, M.T.

JUDUL GAMBAR  
TAMPAK BANGUNAN EDUCATION HUB

SKALA  
1:300  
28


NO. GAMBAR  
KEYPLAN

TAMPAK BELAKANG EDUCATION HUB  
SKALA 1:100



TAMPAK DEPAN EDUCATION HUB

SKALA 1:300

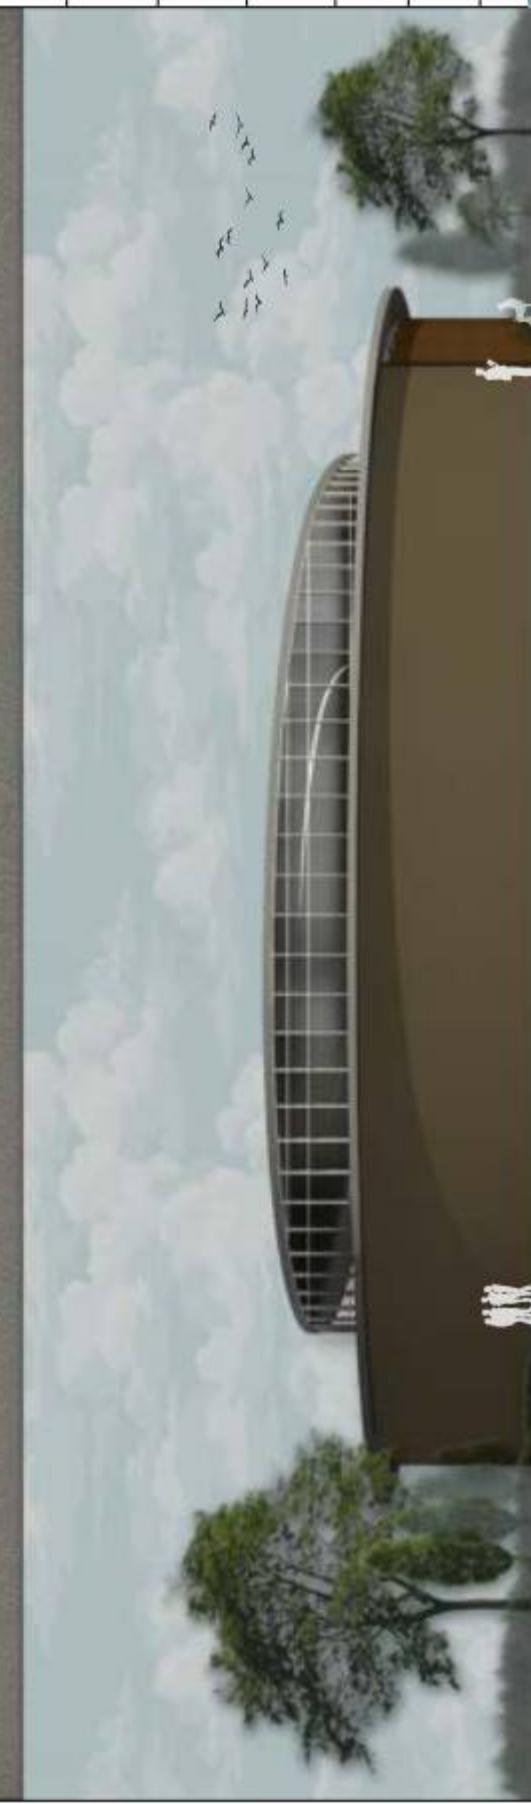

TAMPAK BELAKANG EDUCATION HUB  
SKALA 1:100





# ARSITEKTUR UIN MALANG

PRODI TEKNIK ARSITEKTUR  
FAKULTAS SAINS DAN TEKNOLOGI  
UIN MAULANA MALIK IBRAHIM  
MALANG

JUDUL PERANCANGAN  
CATALYZING CREATIVE INDUSTRY THROUGH  
ARCHITECTURE IN BABAT, LAMONGAN

LO KASI PERANCANGAN  
JL. RAYA TUBAN-SURABAYA PLAOSEN  
KEC. BABAT KAB. LAMONGAN

NAMA MAHASISWA  
LIYATIN NIIZULUL ROHMAH  
NIM  
210506110077

DOSEN PEMBIMBING 1  
SUMAYATI RAHMAT, M.T.

JUDUL GAMBAR  
TAMPAK BANGUNAN EDUCATION HUB

SKALA  
1:300  
29

KEYPLAN



TAMPAK DEPAN EDUCATION HUB

SKALA 1: 300



TAMPAK BELAKANG EDUCATION HUB

SKALA 1:300





# ARSITEKTUR UIN MALANG

PRODI TEKNIK ARSITEKTUR  
FAKULTAS SAINS DAN TEKNOLOGI  
UIN MAULANA MALIK IBRAHIM  
MALANG

JUDUL PERANCANGAN  
CATALYZING CREATIVE INDUSTRY THROUGH  
ARCHITECTURE IN BABAT, LAMONGAN

LO KASI PERANCANGAN  
JL. RAYA TUBAN-SURABAYA PLAOSEN  
KEC. BABAT KAB. LAMONGAN

NAMA MAHASISWA  
LIYATIN NIIZULUL ROHMAH  
NIM  
210506110077



DOSEN PEMBIMBING 1  
SUMAYATI RAHMAT, M.T.

DOSEN PEMBIMBING 2  
ADRIEN YUSUF FIRMANSYAH, M.T.

JUDUL GAMBAR  
TAMPAK BANGUNAN EDUCATION HUB

SKALA  
1:300  
NO. GAMBAR  
30

KEYPLAN

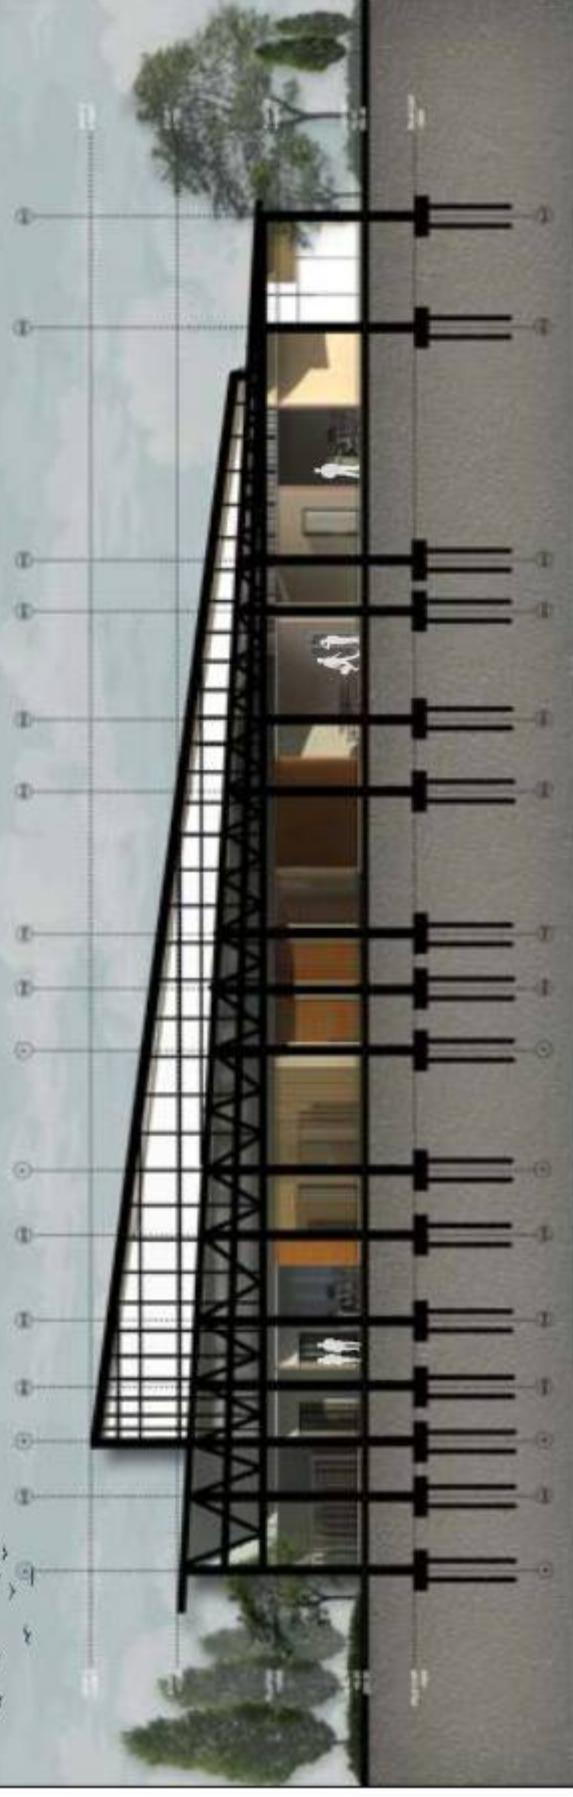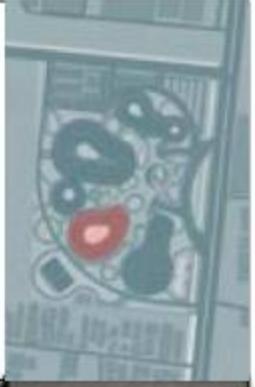

POTONGAN A-A' EDUCATION HUB  
SKALA 1:300

SKALA 1:300





# ARSITEKTUR UIN MALANG

PRODI TEKNIK ARSITEKTUR  
FAKULTAS SAINS DAN TEKNOLOGI  
UIN MAULANA MALIK IBRAHIM  
MALANG

JUDUL PERANCANGAN  
*CATALYZING CREATIVE INDUSTRY THROUGH  
ARCHITECTURE IN BABAT, LAMONGAN*

LOKASI PERANCANGAN  
JL. RAYA TUBAN-SURABAYA PLADSAN  
KEC. BABAT KAB. LAMONGAN

NAMA MAHASISWA  
LIYATIN NUZULUL ROHMAH  
NIM  
210506110077

DOSEN PEMBIMBING 1  
SUKMAYATI RAHMAH, M.T.

DOSEN PEMBIMBING 2  
ALDRIN YUSUF FIRMANSYAH, M.T

JUDUL GAMBAR  
PERSPEKTIIF EKSTERIOR DUNIAN  
EDUCATION HUB

SKALA

NO. GAMBAR  
31





## ARSITEKTUR UIN MALANG

PRODI TEKNIK ARSITEKTUR  
FAKULTAS SAINS DAN TEKNOLOGI  
UIN MAULANA MALIK IBRAHIM  
MALANG

JUDUL PERANCANGAN  
CATALYZING CREATIVE INDUSTRY THROUGH  
ARCHITECTURE IN BABAT, LAMONGAN

LOKASI PERANCANGAN  
JL. RAYATUBAN-SURABAYA PLASOAN  
KEC. BABAT KAB. LAMONGAN

NAMA MAHASISWA  
LIYATIN NUZULUL ROHMAH  
NIM  
210806110077


DOSEN PEMBIMBING 1  
SUKMAYATI RAHMAH, M.T.

DOSEN PEMBIMBING 2  
ALDRIN YUSUF FIRMANSYAH, M.T

JUDUL GAMBAR  
PERSPEKTIF INTERIOR BANGUNAN  
EDUCATION HUB

NO. GAMBAR  
32

KEYPLAN

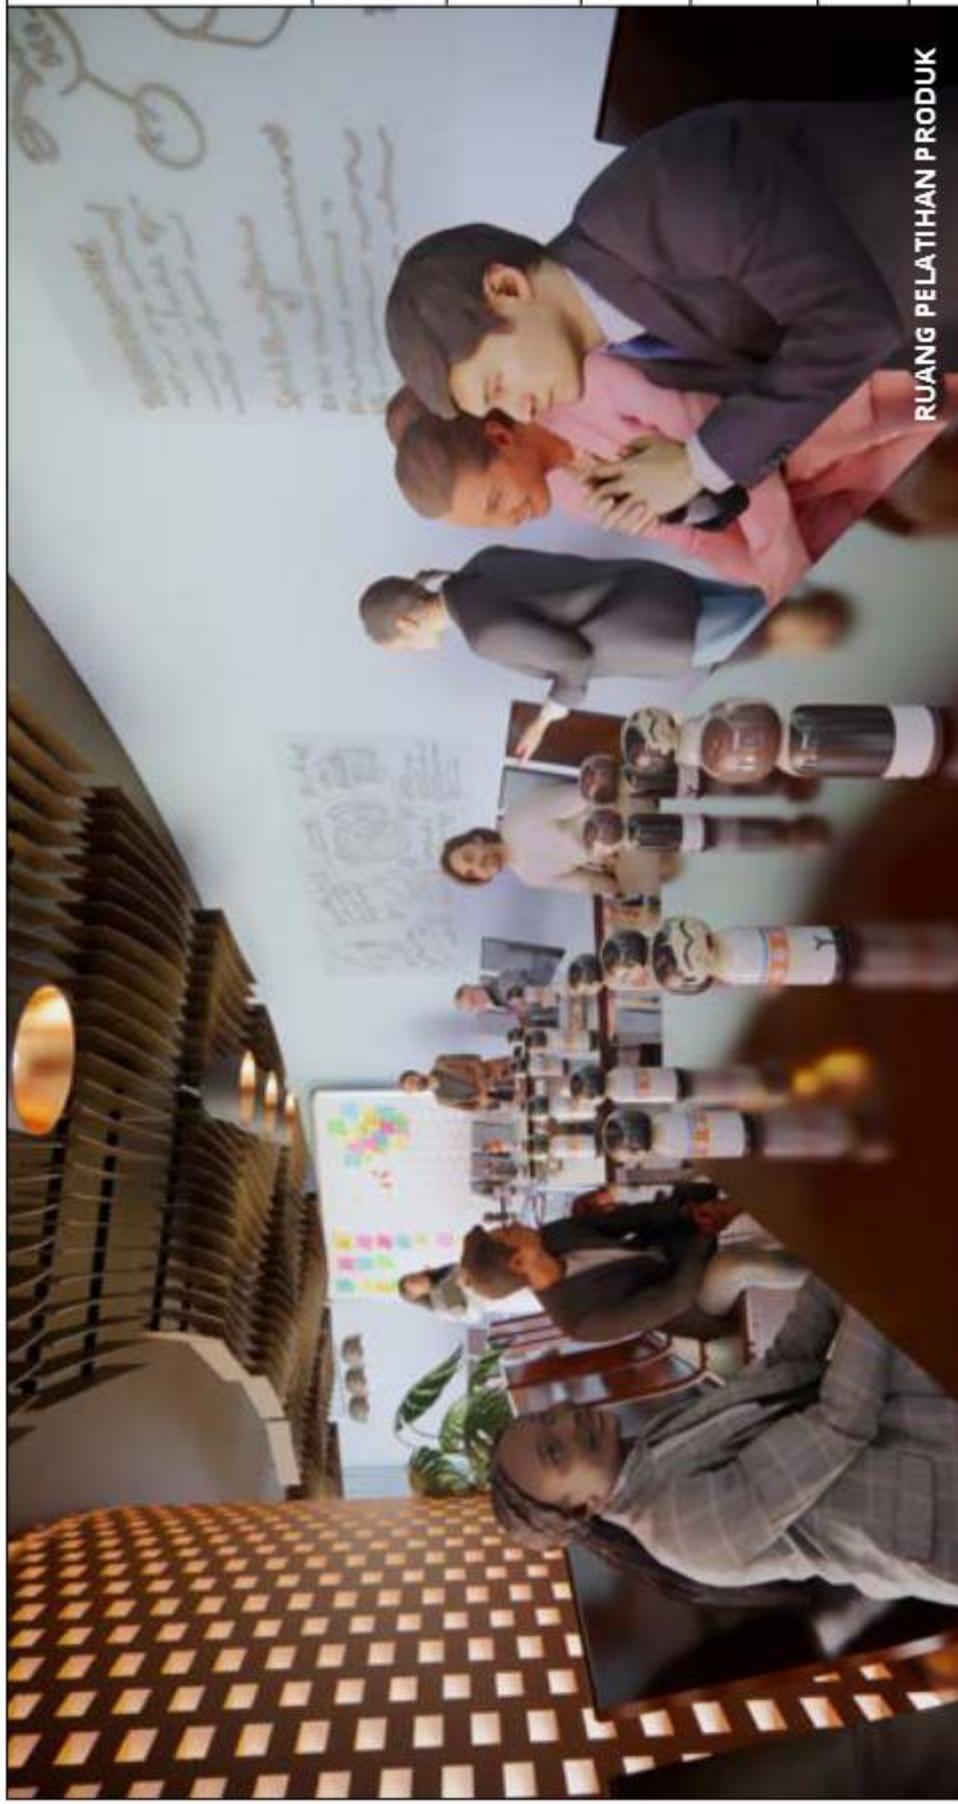

RUANG PELATIHAN PRODUK



PLAZA INDOOR

RUANG SIMULASI



# ARSITEKTUR UIN MALANG

PRODI TEKNIK ARSITEKTUR  
FAKULTAS SAINS DAN TEKNOLOGI  
UIN MAULANA MALIK IBRAHIM  
MALANG

JUDUL PERANCANGAN  
CATALYZING CREATIVE INDUSRY THROUGH  
ARCHITECTURE IN BABAT, IAMONGGAN

LOKASI PERANCANGAN  
JL. RAYA TUBAN-SURABAYA PLASUAN  
KEC. BABAT KAB. IAMONGGAN

NAMA MAHASISWA  
LIFYATIN NUZULUL ROHMAH  
NIM  
210606110077

DOSEN PEMBIMBING 1  
SUKMAYATI RAHMAH, M.T.



DOSEN PEMBIMBING 2  
ALDRIN YUSUF FIRMANSYAH, M.T

JUDUL GAMBAR  
DENAH AMPHITHEATER

SKALA  
1:200

NO. GAMBAR  
33

KEYPLAN

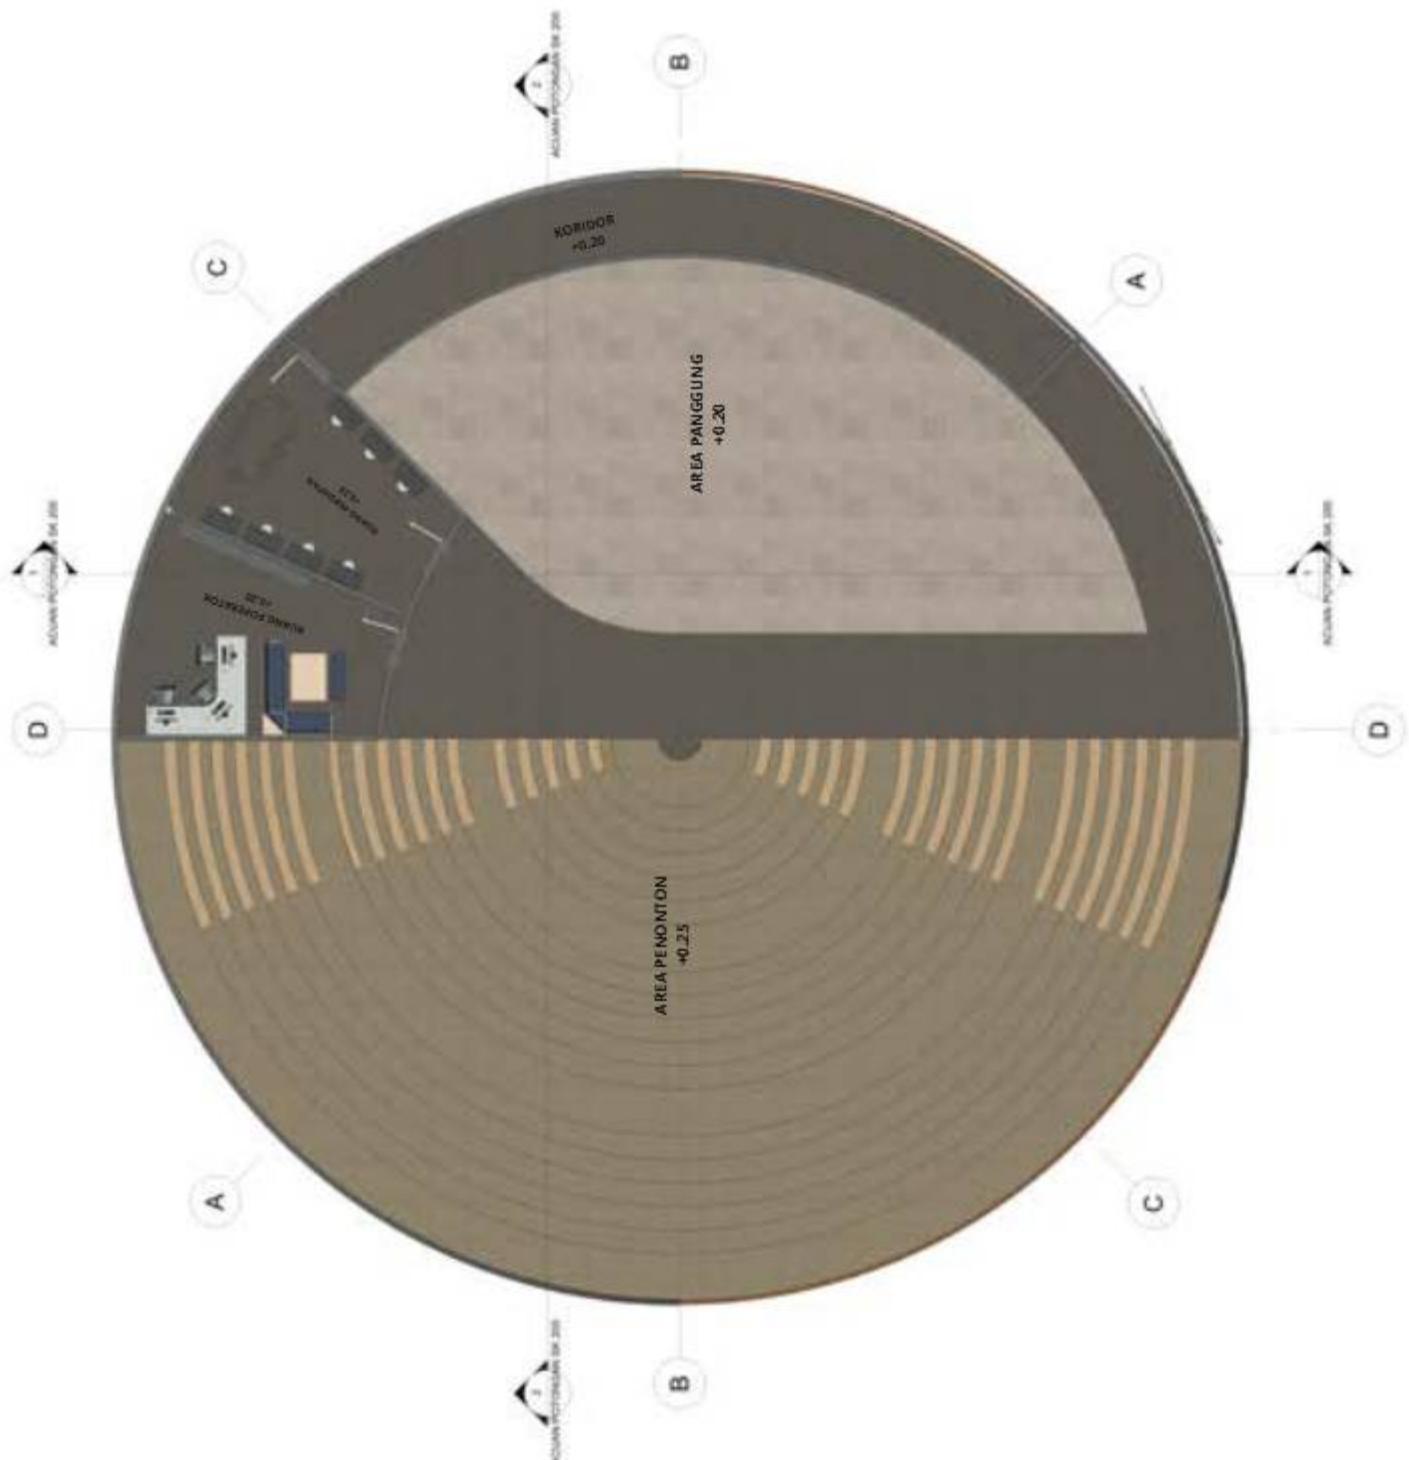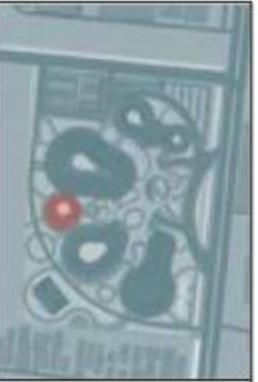



# ARSITEKTUR UIN MALANG

PRODI TEKNIK ARSITEKTUR  
FAKULTAS SAINS DAN TEKNOLOGI  
UIN MAULANA MALIK IBRAHIM  
MALANG

JUDUL PERANCANGAN  
CATALYZING CREATIVE INDUSTRY THROUGH  
ARCHITECTURE IN BABAT, LAMONGAN

LO KASI PERANCANGAN  
JL. RAYA TUBAN-SURABAYA PLAOSEN  
KEC. BABAT KAB. LAMONGAN

NAMA MAHASISWA  
LIYATIN NIIZULUL ROHMAH  
NIM  
210506110077

DOSEN PEMBIMBING 1  
SURMAYATI RAHMADAH, M.T.

DOSEN PEMBIMBING 2  
ADRIRIN YUSUF FIRMANSYAH, M.T.  
JUDUL GAMBAR  
TAMPAK BANGUNAN AMPHITHEATER

SKALA  
1:200  
NO. GAMBAR  
34

KEYPLAN



TAMPAK DEPAN AMPHITHEATER

SKALA 1:200



TAMPAK BELAKANG AMPHITHEATER

SKALA 1:200



**ARSITEKTUR**  
UIN MALANG

PRODI TEKNIK ARSITEKTUR  
FAKULTAS SAINS DAN TEKNOLOGI  
UIN MAULANA MALIK IBRAHIM  
MALANG

JUDUL PERANCANGAN  
CATALYZING CREATIVE INDUSTRY THROUGH  
ARCHITECTURE IN BABAT, LAMONGAN

LO KASI PERANCANGAN  
JL. RAYA TUBAN-SURABAYA PLAOSEN  
KEC. BABAT KAB. LAMONGAN

NAMA MAHASISWA  
LFIYATIN NIIZULUL ROHMAH  
NIM  
210506110077

DOSEN PEMBIMBING 1  
SURMAYATI RAHMADAH, M.T.

DOSEN PEMBIMBING 2  
ADRIN YUSUF FIRMANSYAH, M.T.

JUDUL GAMBAR  
TAMPAK BANGUNAN AMPHITHEATER

SKALA  
1:200  
35

KEYPLAN



TAMPAK UJUPAN AMPHITHEATER

SKALA 1 : 200



TAMPAK BELAKANG AMPHITHEATER  
SKALA 1:200



# ARSITEKTUR UIN MALANG

PRODI TEKNIK ARSITEKTUR  
FAKULTAS SAINS DAN TEKNOLOGI  
UIN MAULANA MALIK IBRAHIM  
MALANG

JUDUL PERANCANGAN  
CATALYZING CREATIVE INDUSTRY THROUGH  
ARCHITECTURE IN BABAT, LAMONGAN

LO KASI PERANCANGAN  
JL. RAYA TUBAN-SURABAYA PLAOSEN  
KEC. BABAT KAB. LAMONGAN

NAMA MAHASISWA  
LIFYATIN NIIZULUL ROHMAH  
NIM  
210506110077

DOSEN PEMBIMBING 1  
SURMAYATI RAHMAH, M.T.

DOSEN PEMBIMBING 2  
ADRIEN YUSUF FIRMANSYAH, M.T.

JUDUL GAMBAR  
TAMPAK BANGUNAN AMPHITHEATER


SKALA  
1:200  
NO. GAMBAR  
36

KEYPLAN



POTONGAN B-B' AMPHITHEATER

SKALA 1:200

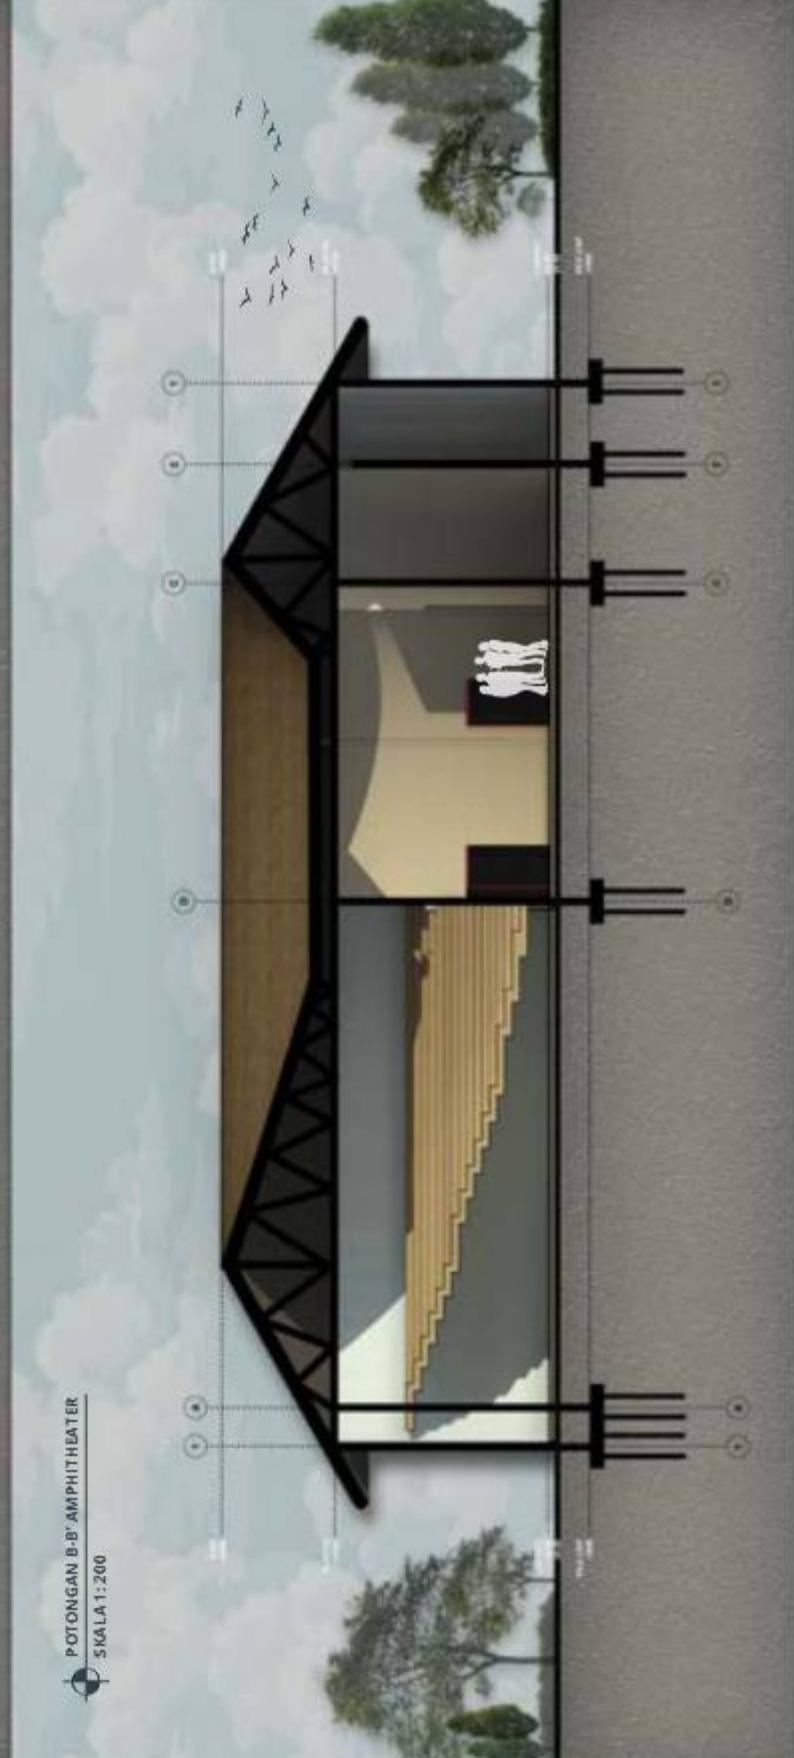

POTONGAN B-B' AMPHITHEATER

SKALA 1:200



# ARSITEKTUR

## UIN MALANG

PRODI TEKNIK ARSITEKTUR  
FAKULTAS SAINS DAN TEKNOLOGI  
UIN MAULANA MALIK IBRAHIM  
MALANG

JUDUL PERANCANGAN  
CATALYZING CREATIVE INDUSTRY THROUGH  
ARCHITECTURE IN BABAT, LAMONGAN

LOKASI PERANCANGAN  
JL. RAYA TUBAN-SURABAYA PLADSAN  
KEC. BABAT KAB. LAMONGAN

NAMA MAHASISWA  
LIFYATIN NUZULUL ROHMAH  
NIM  
210506110077

DOSEN PEMBIMBING 1  
SUKMAYATI RAHMAH, M.T.

DOSEN PEMBIMBING 2  
ALDRIN YUSUF FIRMANSYAH, M.T

JUDUL GAMBAR  
PERSPEKTIF EKSTERIOR  
BANGUNAN AMPHITEATER

SKALA

NO. GAMBAR  
37





**ARSITEKTUR**  
UIN MALANG

PRODI TEKNIK ARSITEKTUR  
FAKULTAS SAINS DAN TEKNOLOGI  
UIN MAULANA MALIK IBRAHIM  
MALANG

JUDUL PERANCANGAN

CATALYZING CREATIVE INDUSTRY THROUGH  
ARCHITECTURE IN BABAT, LAMONGAN

LOKASI PERANCANGAN

JL. RAYA TUBAN-SURABAYA PLASOAN  
KEC. BABAT KAB. LAMONGAN

NAMA MAHASISWA

LIVYATIN NUZULUL ROHMAH  
NIM  
210806110077

DOSEN PEMBIMBING 1

SUKMAYATI RAHMAH, M.T.

DOSEN PEMBIMBING 2

ALDRIN YUSUF FIRMANSYAH, M.T

JUDUL GAMBAR

PERSPEKTIIF INTERIOR RAMPHITHEATER

NO. GAMBAR

3/B

KEYPLAN





# ARSITEKTUR UIN MALANG

PRODI TEKNIK ARSITEKTUR  
FAKULTAS SAINS DAN TEKNOLOGI  
UIN MAULANA MALIK IBRAHIM  
MALANG

JUDUL PERANCANGAN

CATALYZING CREATIVE INDUSTRY THROUGH  
ARCHITECTURE IN BABAT, LAMONGAN  
LO KASI PERANCANGAN  
JL. RAYA TUBAN-SURABAYA PLASAN  
KEC. BABAT KAB. LAMONGAN

NAMA MAHASISWA

LIFYATIN NUZULUL ROHMAH

NIM

210806110077

DOSEN PEMBIMBING 1

SUKMAYATI RAHMAYAH, M.T.

DOSEN PEMBIMBING 2

AUDRIN YUSUF FIRMANSYAH, M.T

JUDUL GAMBAR

DENAH MASJID


SKALA

1:400

N.O. GAMBAR

39

KEYPLAN

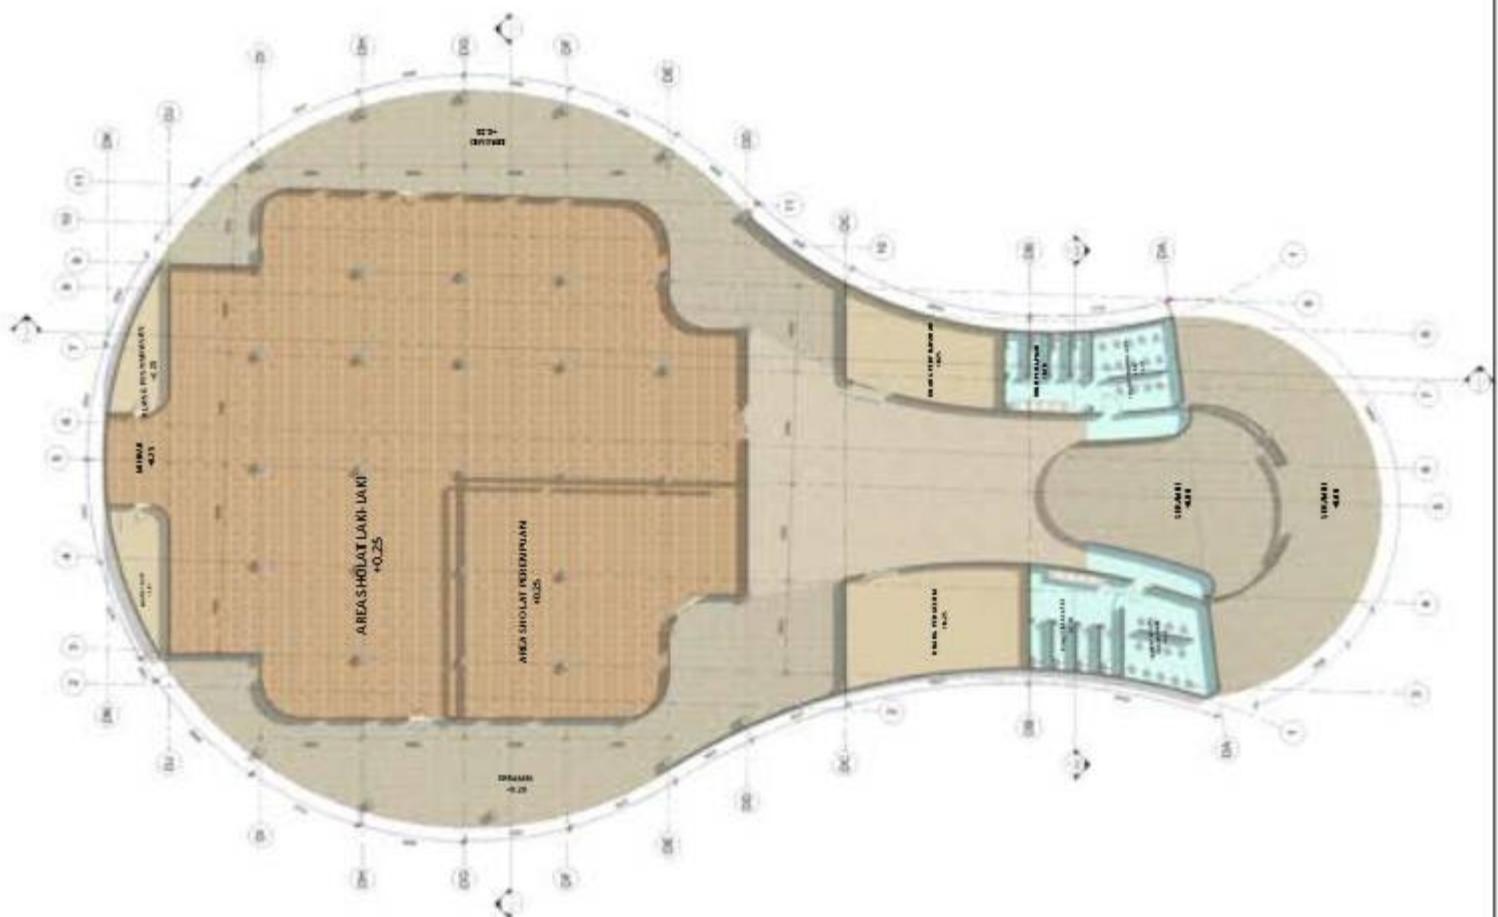



**ARSITEKTUR**  
UIN MALANG

PRODI TEKNIK ARSITEKTUR  
FAKULTAS SAINS DAN TEKNOLOGI  
UIN MAULANA MALIK IBRAHIM  
MALANG

JUDUL PERANCANGAN  
CATALYZING CREATIVE INDUSTRY THROUGH  
ARCHITECTURE IN BABAT, LAMONGAN

LOKASI PERANCANGAN  
JL. RAYATUBAN-SURABAYA PLLOSAN  
KEC. BABAT KAB. LAMONGAN


NAMA MAHASISWA  
LIYATIN NUZULUL ROHMAH  
NIM  
210806110077

DOSEN PEMBIMBING 1  
SUKMAYATI RAHMAH, M.T.

DOSEN PEMBIMBING 2  
ALDRIN YUSUF FIRMANSYAH, M.T

JUDUL GAMBAR  
TAMPAK BANGUNAN MASJID

SKALA  
1:300  
NO. GAMBAR  
40  
KEYPLAN

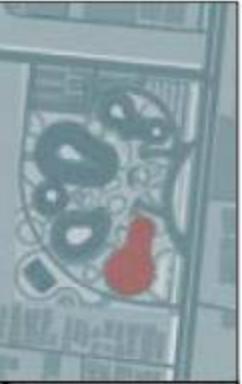

TAMPAK DEPAN MASJID

SKALA 1:300



TAMPAK BELAKANG MASJID

SKALA 1:300





**ARSITEKTUR**  
UIN MALANG

PRODI TEKNIK ARSITEKTUR  
FAKULTAS SAINS DAN TEKNOLOGI  
UIN MAULANA MALIK IBRAHIM  
MALANG

JUDUL PERANCANGAN  
CATALYZING CREATIVE INDUSTRY THROUGH  
ARCHITECTURE IN BABAT, LAMONGAN

LOKASI PERANCANGAN  
JL. RAYA TUBAN-SURABAYA PLASAN  
KEC. BABAT KAB. LAMONGAN

NAMA MAHASISWA  
LIYATIN NUZULUL ROHMAH  
NIM  
210806110077

DOSEN PEMBIMBING 1  
SUKMAYATI RAHMAH, M.T.

DOSEN PEMBIMBING 2  
ALDRIN YUSUF FIRMANSYAH, M.T

JUDUL GAMBAR  
TAMPAK BANGUNAN MASJID

SKALA  
1:400  
41

NO. GAMBAR  
KEYPLAN





# ARSITEKTUR UIN MALANG

PRODI TEKNIK ARSITEKTUR  
FAKULTAS SAINS DAN TEKNOLOGI  
UIN MAULANA MALIK IBRAHIM  
MALANG

## JUDUL PERANCANGAN

CATALYZING CREATIVE INDUSTRY THROUGH  
ARCHITECTURE IN BABAT, LAMONGAN

## LOKASI PERANCANGAN

JL. RAYATUBAN-SURABAYA PLAOSEN  
KEC. BABAT KAB. LAMONGAN

## NAMA MAHASISWA

LIVYATIN NUZULUL ROHMAH  
NIM  
210806110077

## DOSEN PEMBIMBING 1

SUKMAYATI RAHMAH, M.T.

## DOSEN PEMBIMBING 2

ALDRIN YUSUF FIRMANSYAH, M.T

## JUDUL GAMBAR



POTONGAN BANGUNAN MASJID

SKALA  
1:400

NO. GAMBAR  
42

KEYPLAN

POTONGAN A-A' MASJID  
SKALA 1:400

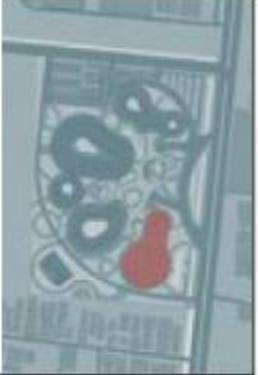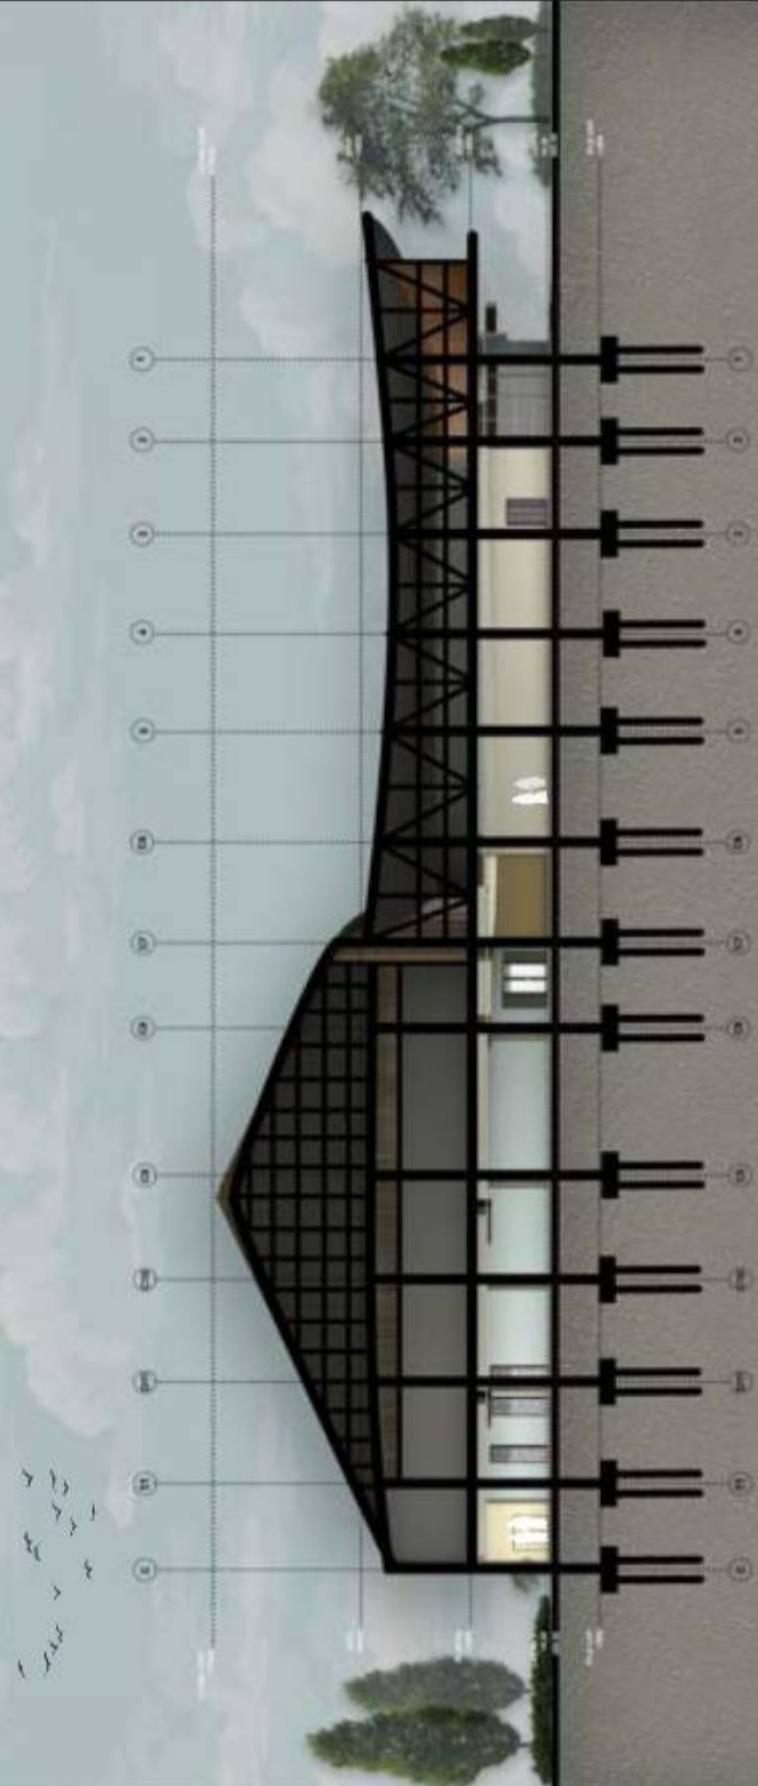



# ARSITEKTUR UIN MALANG

PRODI TEKNIK ARSITEKTUR  
FAKULTAS SAINS DAN TEKNOLOGI  
UIN MAULANA MALIK IBRAHIM  
MALANG

JUDUL PERANCANGAN  
CATALYZING CREATIVE INDUSTRY THROUGH  
ARCHITECTURE IN BABAT, LAMONGAN

LOKASI PERANCANGAN  
JL. RAYATUBAN-SURABAYA PLASOAN  
KEC. BABAT KAB. LAMONGAN

NAMA MAHASISWA  
LIYATIN NUZULUL ROHMAH  
NIM  
210806110077




DOSEN PEMBIMBING 1  
SUKMAYATI RAHMAH, M.T.

DOSEN PEMBIMBING 2  
ALDRIN YUSUF FIRMANSYAH, M.T

JUDUL GAMBAR  
POTONGAN BANGUNAN MASJID

SKALA  
1:300, 1:150  
NO. GAMBAR  
43

KEYPLAN

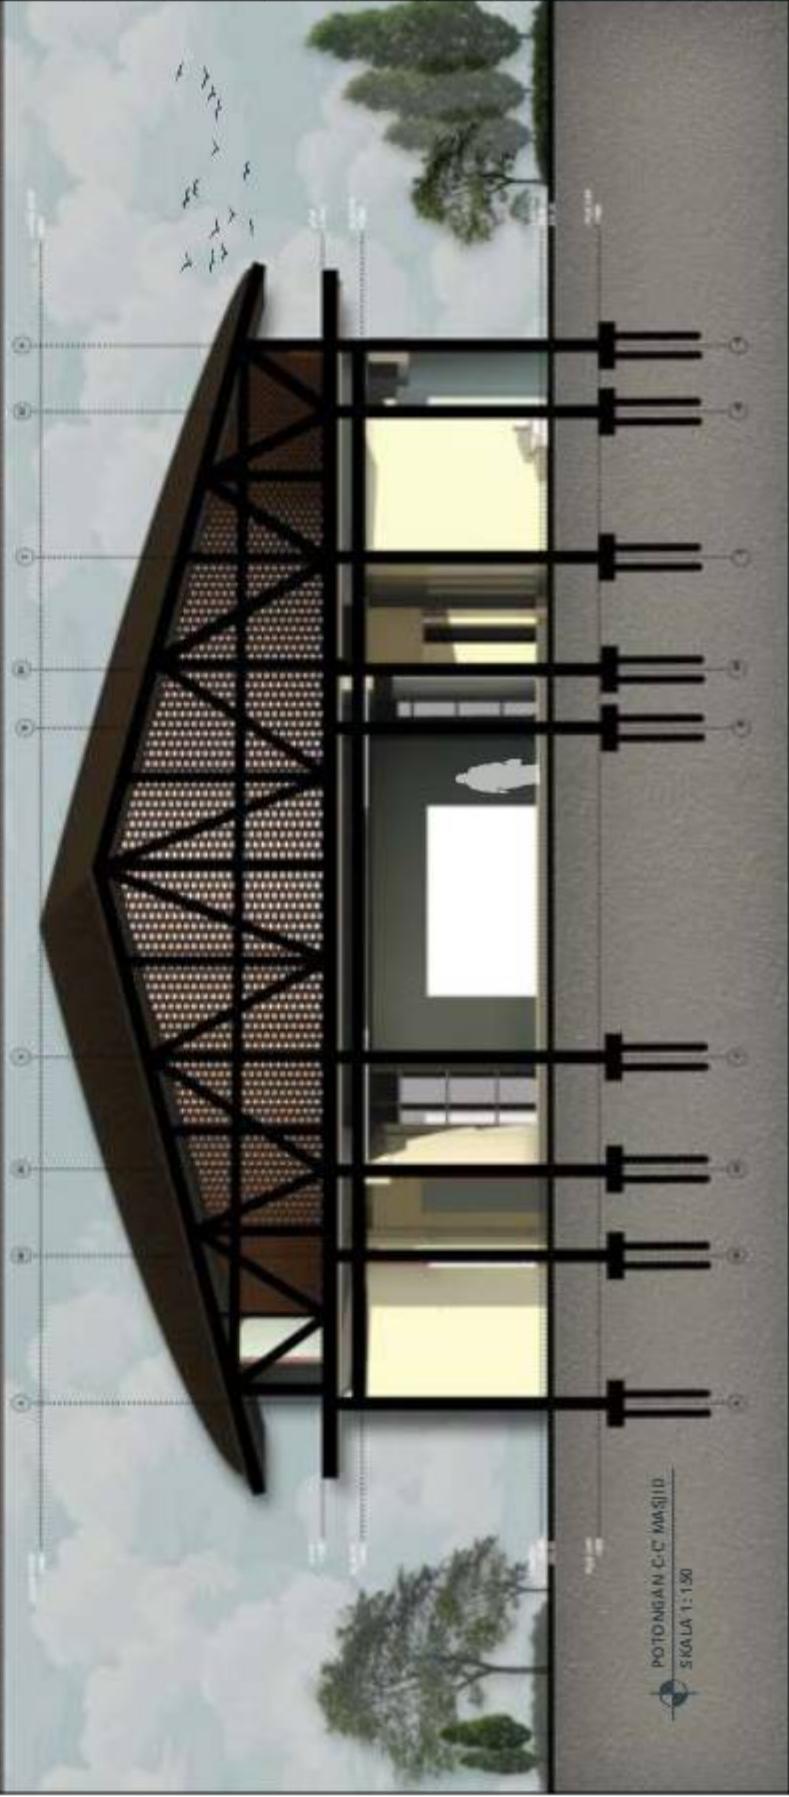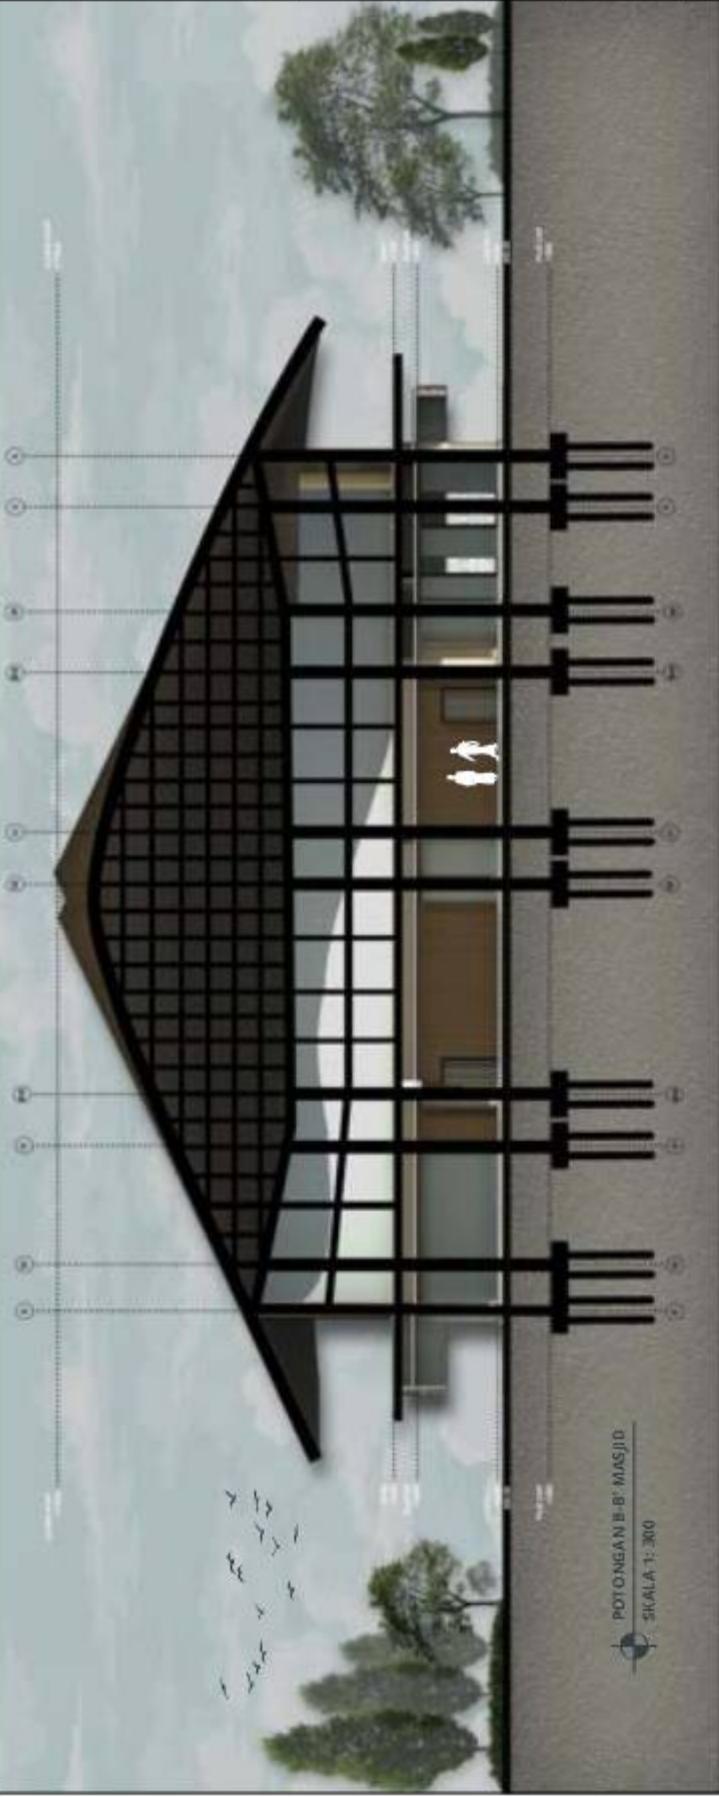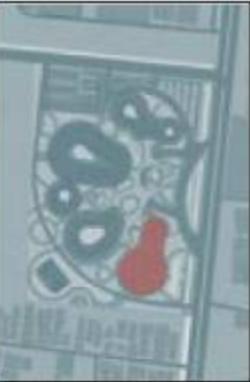



# ARSITEKTUR

## UIN MALANG

PRODI TEKNIK ARSITEKTUR  
FAKULTAS SAINS DAN TEKNOLOGI  
UIN MAULANA MALIK IBRAHIM  
MALANG

JUDUL PERANCANGAN  
*CATALYZING CREATIVE INDUSTRY THROUGH  
ARCHITECTURE IN BABAT, LAMONGAN*

### LOKASI PERANCANGAN

JL. RAYA TUBAN-SURABAYA PLADASAN  
KEC. BABAT KAB. LAMONGAN

### NAMA MAHASISWA

LIFATIN NUZULUL ROHMAH  
NIM  
210506110077

### DOSEN PEMBIMBING 1

SUKMAYATI RAHMAH, M.T.

### DOSEN PEMBIMBING 2

ALDRIN YUSUF FIRMANSYAH, M.T

### JUDUL GAMBAR

PERSPEKTIF BANGUNAN  
AMPHITEATER

### SKALA

-

### NO. GAMBAR

44





# ARSITEKTUR UIN MALANG

PRODI TEKNIK ARSITEKTUR  
FAKULTAS SAINS DAN TEKNOLOGI  
UIN MAULANA MALIK IBRAHIM  
MALANG

## JUDUL PERANCANGAN

CATALYZING CREATIVE INDUSTRY THROUGH  
ARCHITECTURE IN BABAT, LAMONGAN

## LOKASI PERANCANGAN

JL. RAYATUBAN-SURABAYA PLASUAN  
KEC. BABAT KAB. LAMONGAN

## NAMA MAHASISWA

LIYATIN NUZULUL ROHMAH  
NIM  
210806110077

## DOSEN PEMBIMBING 1

SUKMAYATI RAHMAH, M.T.


## DOSEN PEMBIMBING 2

ALDRIN YUSUF FIRMANSYAH, M.T

JUDUL GAMBAR  
PERSPEKTIF INTERIOR MASJID

NO. GAMBAR  
45

KEYPLAN

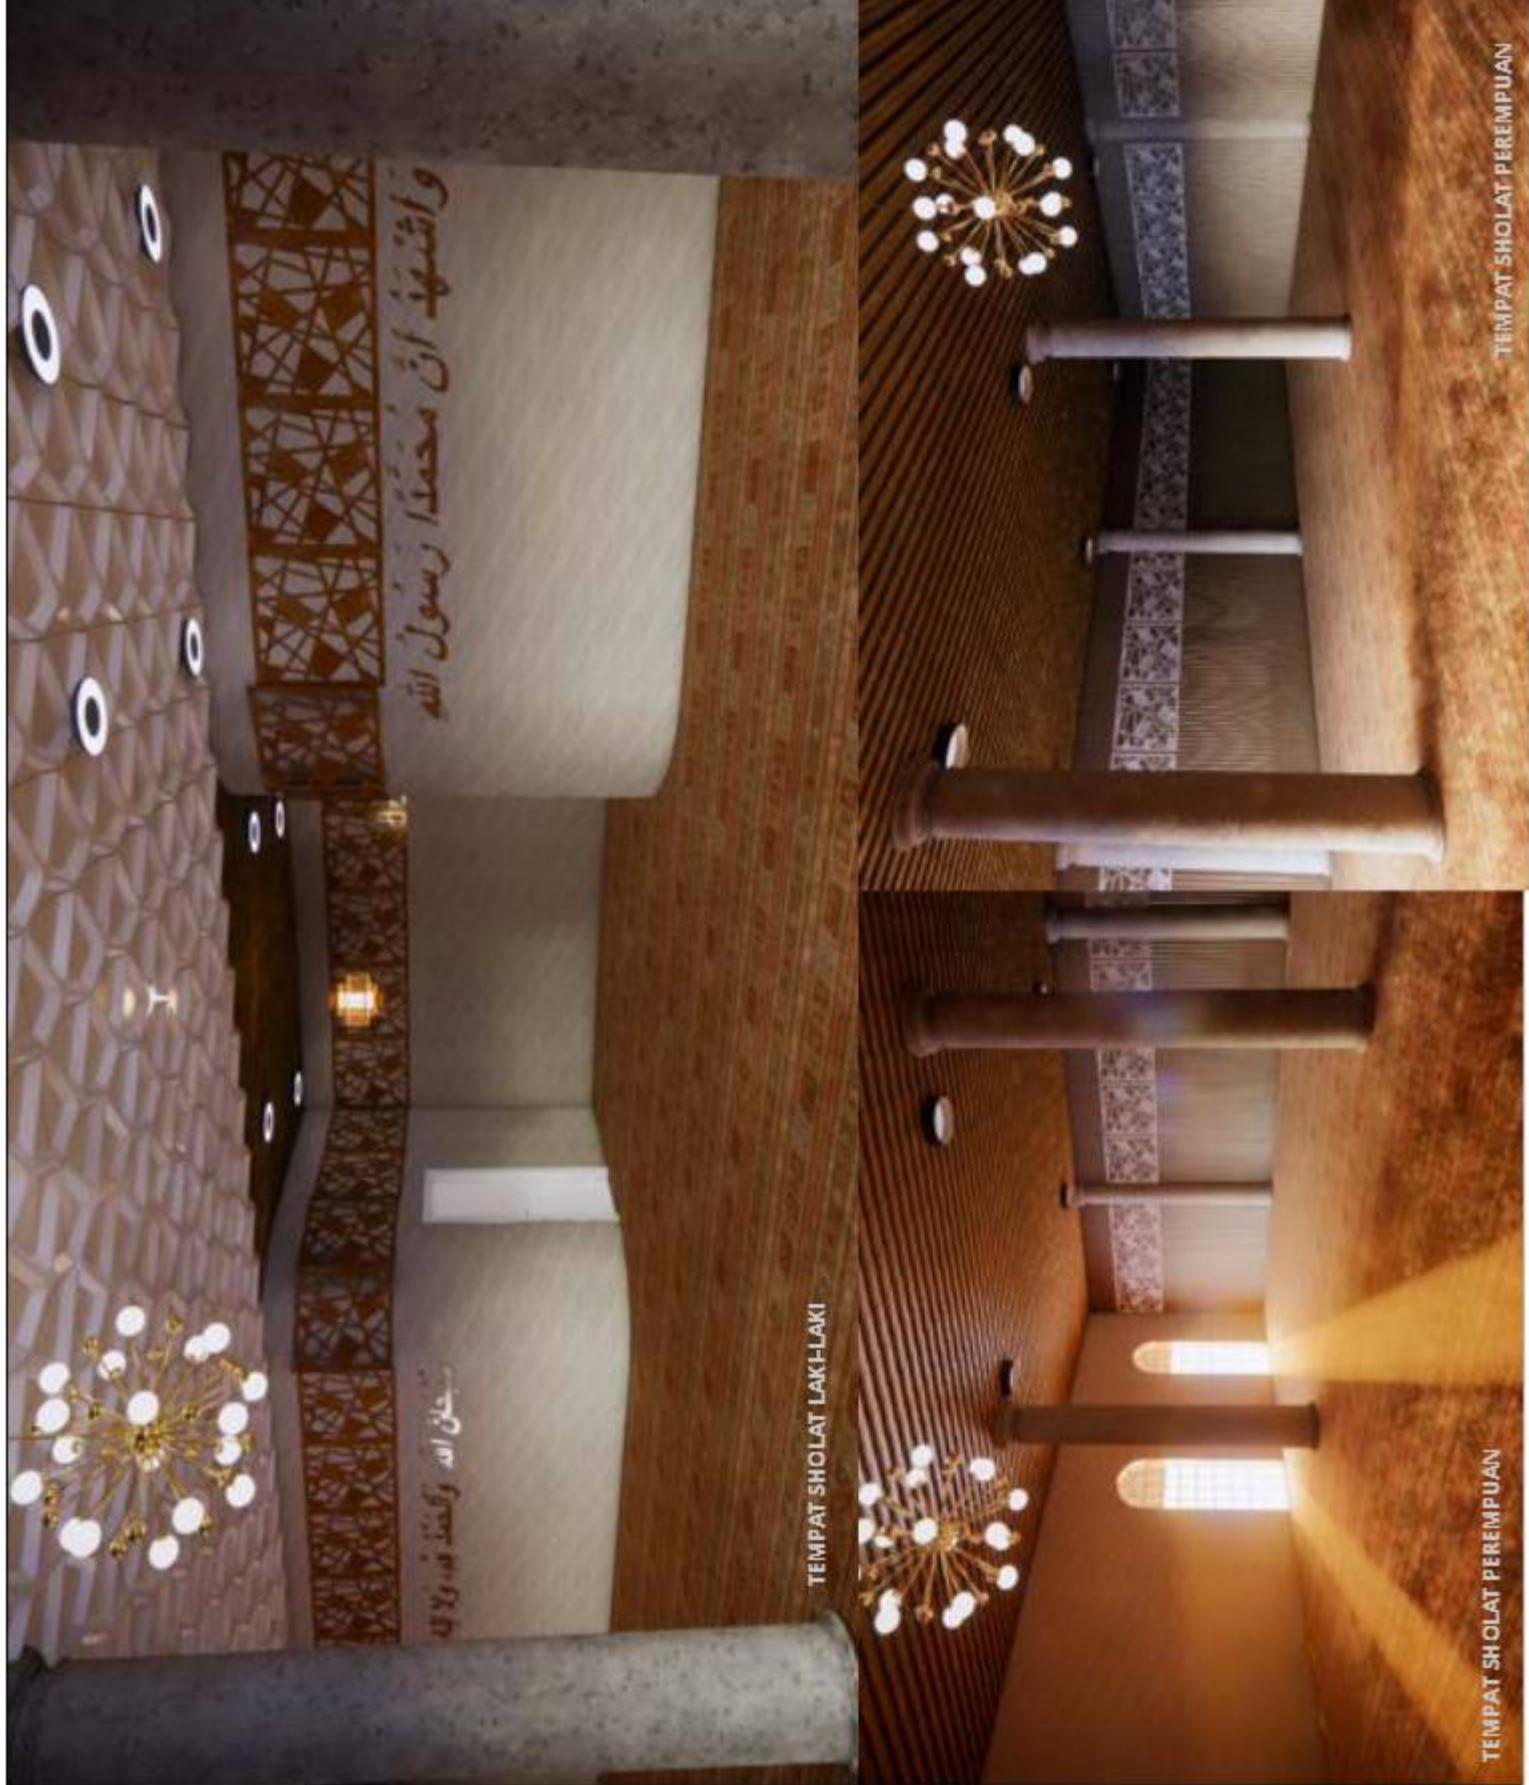

TEMPAT SHOLAT PEREMPUAN

TEMPAT SHOLAT PEREMPUAN



# ARSITEKTUR UIN MALANG

PRODI TEKNIK ARSITEKTUR  
FAKULTAS SAINS DAN TEKNOLOGI  
UIN MAULANA MALIK IBRAHIM  
MALANG

JUDUL PERANCANGAN  
CATALYZING CREATIVE INDUSTRY THROUGH  
ARCHITECTURE IN BABAT, LAMONGAN

LOKASI PERANCANGAN  
JL. RAYA TUBAN-SURABAYA PLADSAN  
KEC. BABAT KAB. LAMONGAN

NAMA MAHASISWA  
LIFYATIN NUZULUL ROHMAH

NIM  
210606110077

DOSEN PEMBIMBING 1  
SUKMAYATI RAHMAH, M.T.

DOSEN PEMBIMBING 2  
ALDRIN YUSUF FIRMANSYAH, M.T

JUDUL GAMBAR  
PERSPKIF HALTE

SKALA

NO. GAMBAR

46





# ARSITEKTUR UIN MALANG

PRODI TEKNIK ARSITEKTUR  
FAKULTAS SAINS DAN TEKNOLOGI  
UIN MAULANA MAULANA MALANG  
MALANG

JUDUL PERANCANGAN  
CATALYZING CREATIVE INDUSRY THROUGH  
ARCHITECTURE IN BABAT, LAMONGAN

## LOKASI PERANCANGAN

JL. RAYA TUBAN-SURABAYA PLADSAN  
KEC. BABAT KAB. LAMONGAN

## NAMA MAHASISWA

LIFYATIN NUZULUL ROHMAH

### NIM

210506110077

## DOSEN PEMBIMBING 1

SUKMAYATI RAHMAH, M.T.

## DOSEN PEMBIMBING 2

ALDRIN YUSUF FIRMANSYAH, M.T

## JUDUL GAMBAR

PERSPEKTIF AREA MAKAN  
DAN LAPANGAN

## SKALA

-

NO. GAMBAR

47

TEMPAT MAKAN  
OUTDOOR



AREA LAPANGAN



# ARSITEKTUR UIN MALANG

PRODI TEKNIK ARSITEKTUR  
FAKULTAS SAINS DAN TEKNOLOGI  
UIN MAULANA MALIK IBRAHIM  
MALANG

JUDUL PERANCANGAN  
CATALYZING CREATIVE INDUSTRY THROUGH  
ARCHITECTURE IN BABAT, LAMONGAN

## LOKASI PERANCANGAN

JL. RAYA TUBAN-SURABAYA PLADASAN  
KEC. BABAT KAB. LAMONGAN

## NAMA MAHASISWA

LIFYATIN NUZULUL ROHMAH  
NIM  
210606110077

## DOSEN PEMBIMBING 1

SUKMAYATI RAHMAH, M.T.

## DOSEN PEMBIMBING 2

ALDRIN YUSUF FIRMANSYAH, M.T

JUDUL GAMBAR  
DETAIL LANSKAP

SKALA

NO. GAMBAR

48





# ARSITEKTUR UIN MALANG

PRODI TEKNIK ARSITEKTUR  
FAKULTAS SAINS DAN TEKNOLOGI  
UIN MAULANA MALIK IBRAHIM  
MALANG

JUDUL PERANCANGAN  
CATALYZING CREATIVE INDUSRY THROUGH  
ARCHITECTURE IN BABAT, LAMONGAN

## LOKASI PERANCANGAN

JL. RAYA TUBAN-SURABAYA PLADSAN  
KEC. BABAT KAB. LAMONGAN

## NAMA MAHASISWA

LIFYATIN NUZULUL ROHMAH

## NIM

210606110077

## DOSEN PEMBIMBING 1

SUKMAYATI RAHMAH, M.T.

## DOSEN PEMBIMBING 2

ALDRIN YUSUF FIRMANSYAH, M.T

## JUDUL GAMBAR

DETAIL ARSITEKTUR

## SKALA

Peta Kabupaten Lamongan


Peta Wilayah

Kayu Ulin  
Karakteristik dan Manfaat

Skala  
tempat

## NO. GAMBAR

49

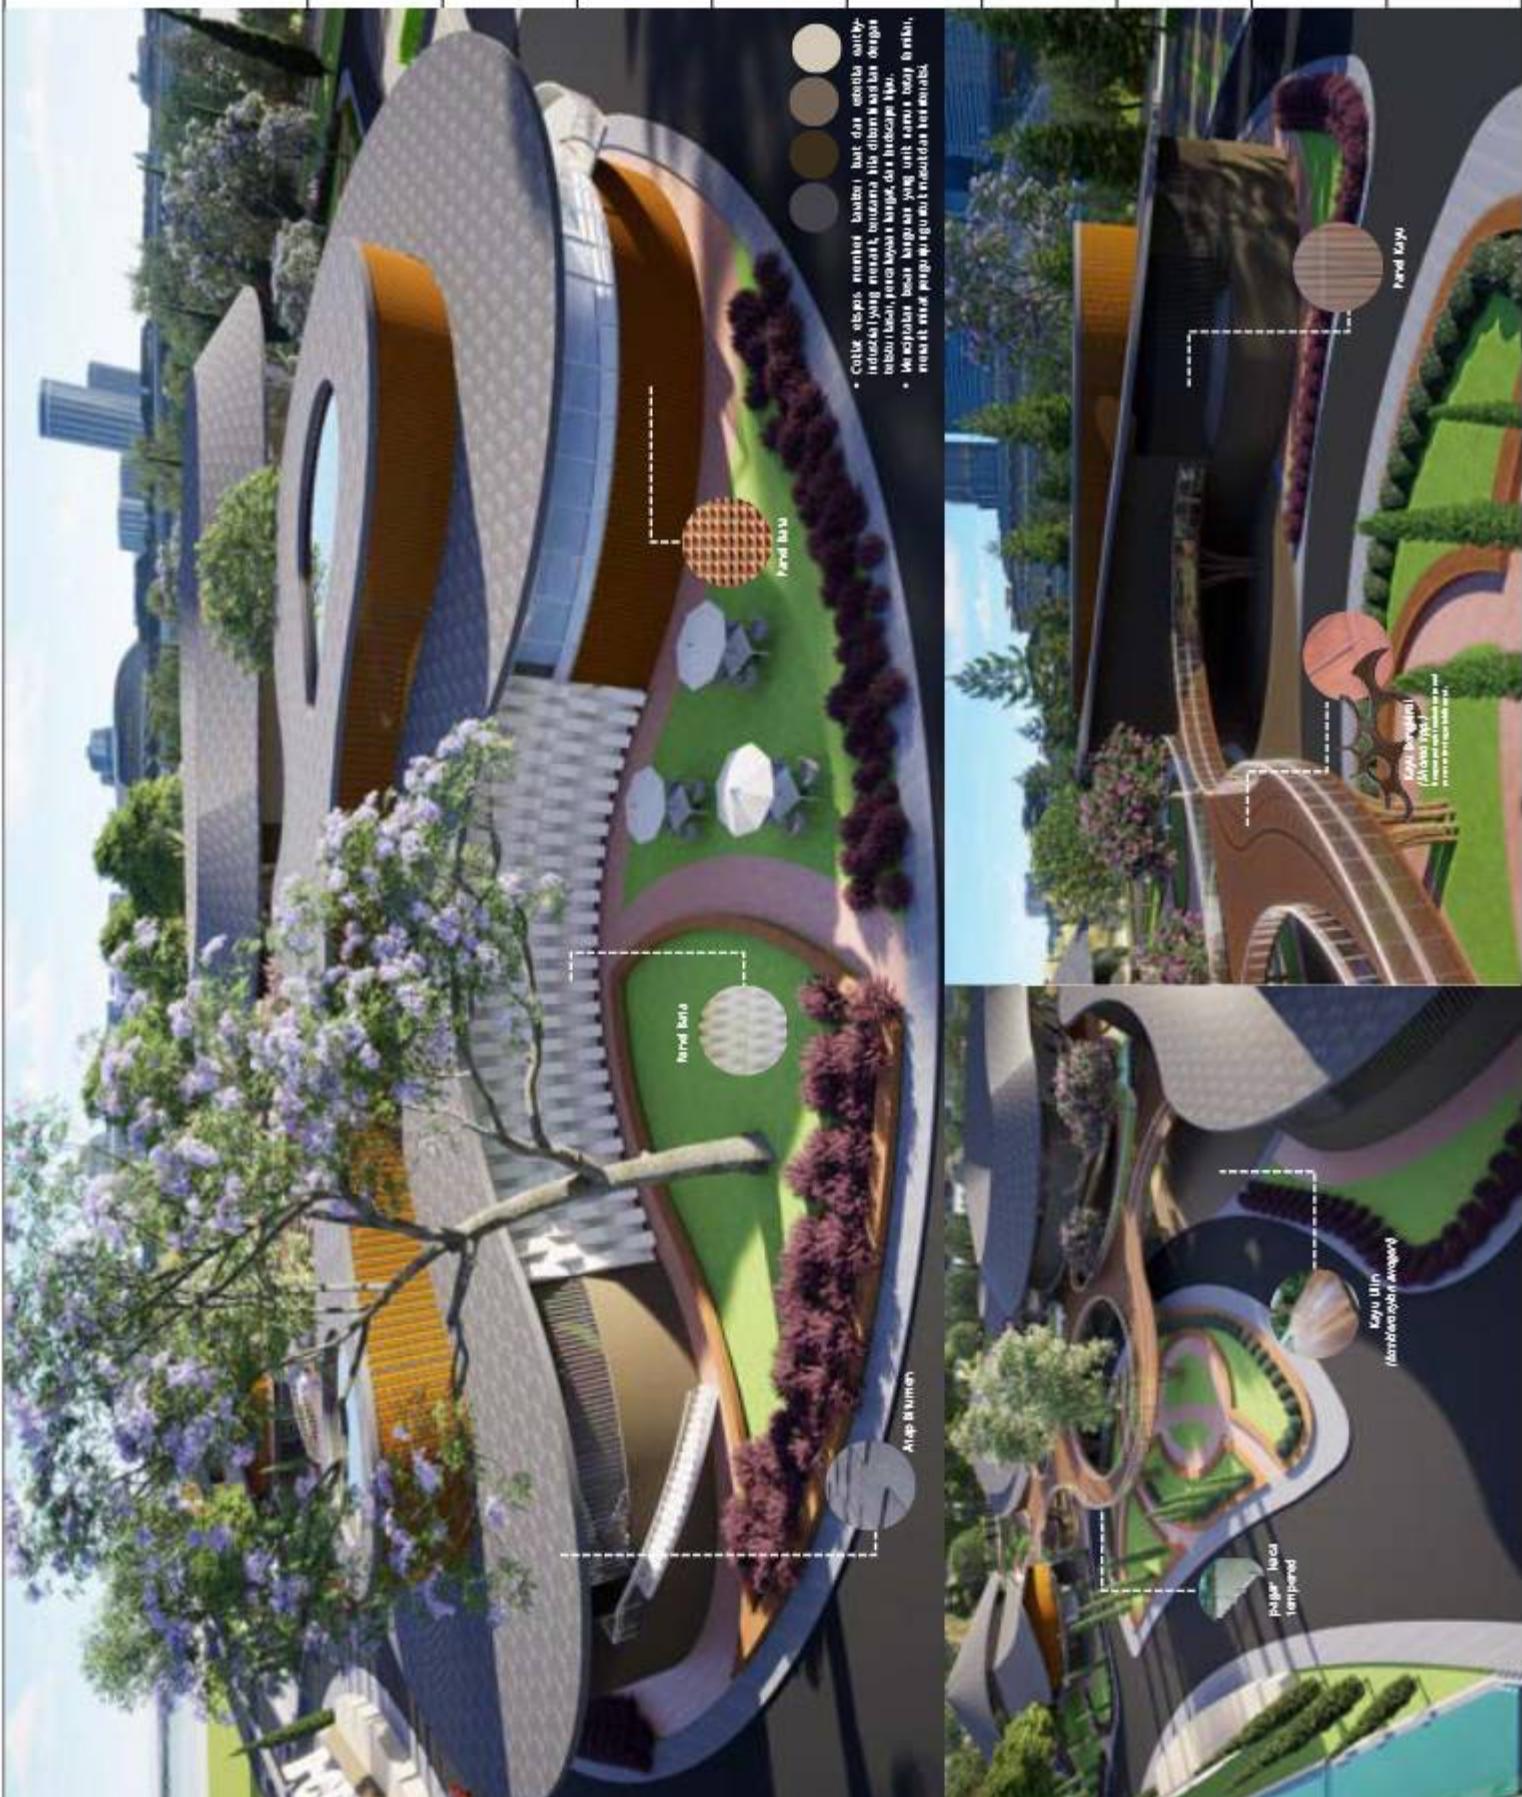



# ARSITEKTUR

## UIN MALANG

PRODI TEKNIK ARSITEKTUR  
FAKULTAS SAINS DAN TEKNOLOGI  
UIN MAULANA MALIK IBRAHIM  
MALANG

JUDUL PERANCANGAN  
CATALYZING CREATIVE INDUSTRY THROUGH  
ARCHITECTURE IN BABAT, LAMONGAN

LOKASI PERANCANGAN  
JL. RAYA TUBAN-SURABAYA PLADSAN  
KEC. BABAT KAB. LAMONGAN

NAMA MAHASISWA  
LIYATIN NUZULUL ROHMAH  
NIM  
210606110077

DOSEN PEMBIMBING 1  
SUKMAYATI RAHMAH, M.T.

DOSEN PEMBIMBING 2  
ALDRIN YUSUF FIRMANSYAH, M.T

JUDUL GAMBAR  
SKEMA UTILITAS

SKALA

NO. GAMBAR  
50






**Pipa Distribusi dari sumber**

**Pipa Distribusi dalam bangunan**



**Pipa Air kotor dalam bangunan**

**Pipa Air kotor dalam Tapak**

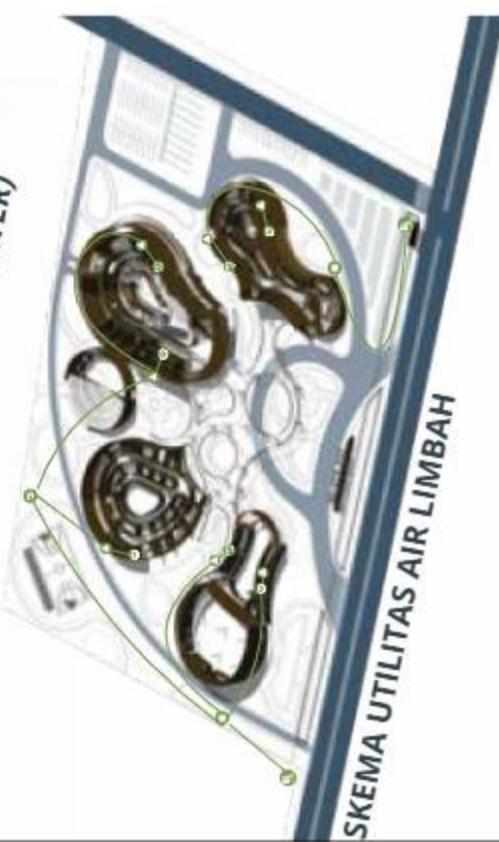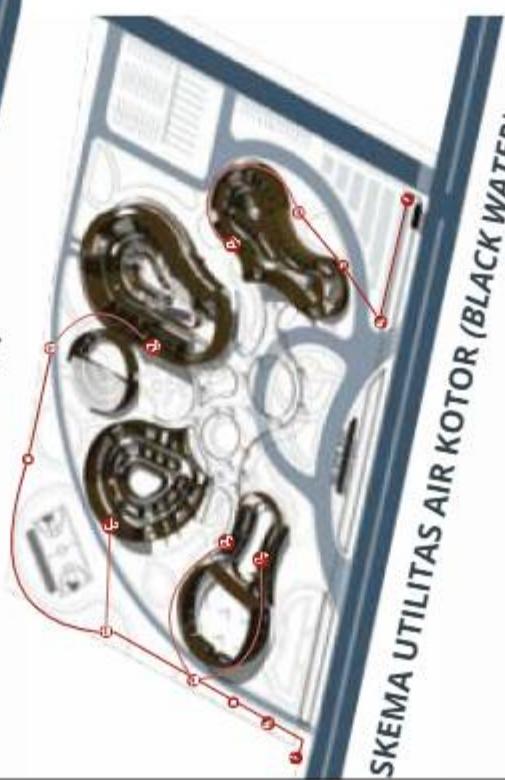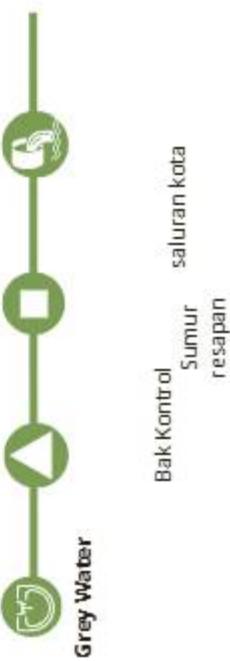



# ARSITEKTUR UIN MALANG

PRODI TEKNIK ARSITEKTUR  
FAKULTAS SAINS DAN TEKNOLOGI  
UIN MAULANA MALIK IBRAHIM  
MALANG

JUDUL PERANCANGAN  
CATALYZING CREATIVE INDUSTRY THROUGH  
ARCHITECTURE IN BABAT, LAMONGAN

## LOKASI PERANCANGAN

JL. RAYA TUBAN-SURABAYA PLADSAN  
KEC. BABAT KAB. LAMONGAN

## NAMA MAHASISWA

LIFYATIN NUZULUL ROHMAH  
NIM  
210606110077

## DOSEN PEMBIMBING 1

SUKMAYATI RAHMAH, M.T.

## DOSEN PEMBIMBING 2

ALDRIN YUSUF FIRMANSYAH, M.T

## JUDUL GAMBAR

SKEMA ELEKTRIKAL DAN  
PENANGGULANGAN KEBAKARAN

## SKALA



-

## NO. GAMBAR


51



**SKEMA ELEKTRIKAL**

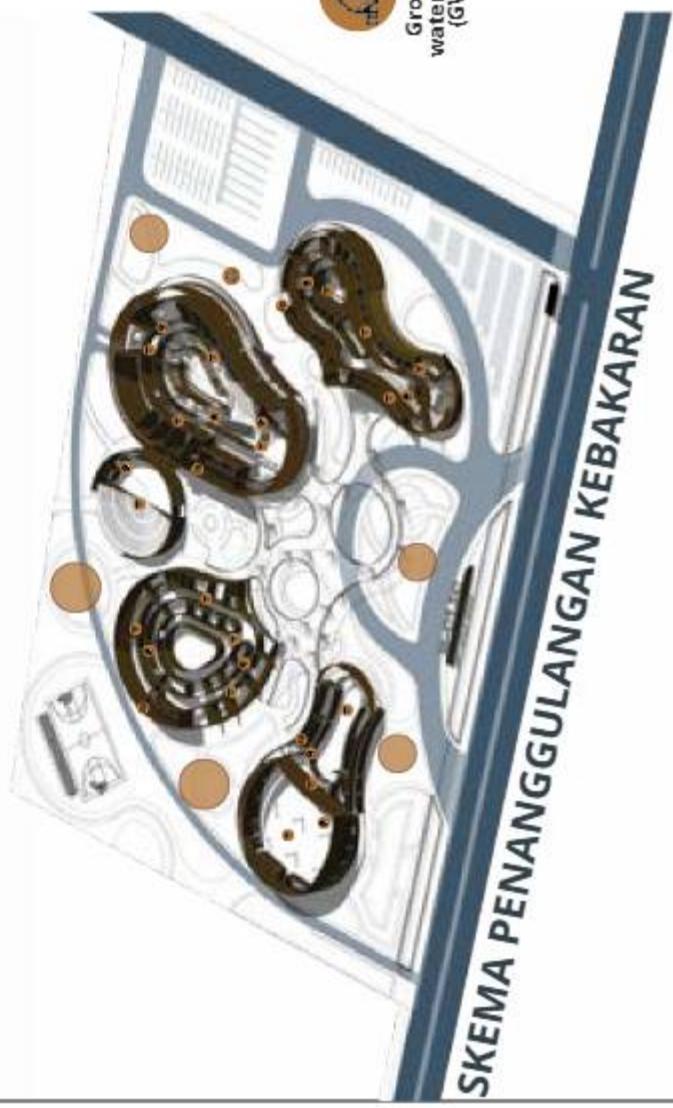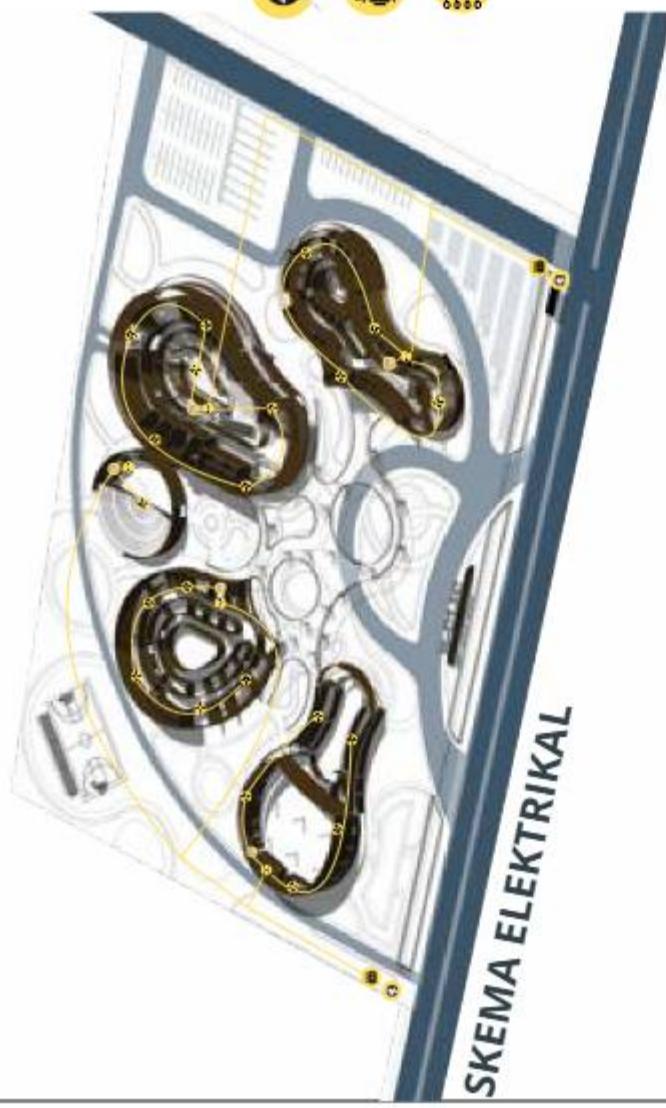

**SKEMA PENANGGULANGAN KEBAKARAN**

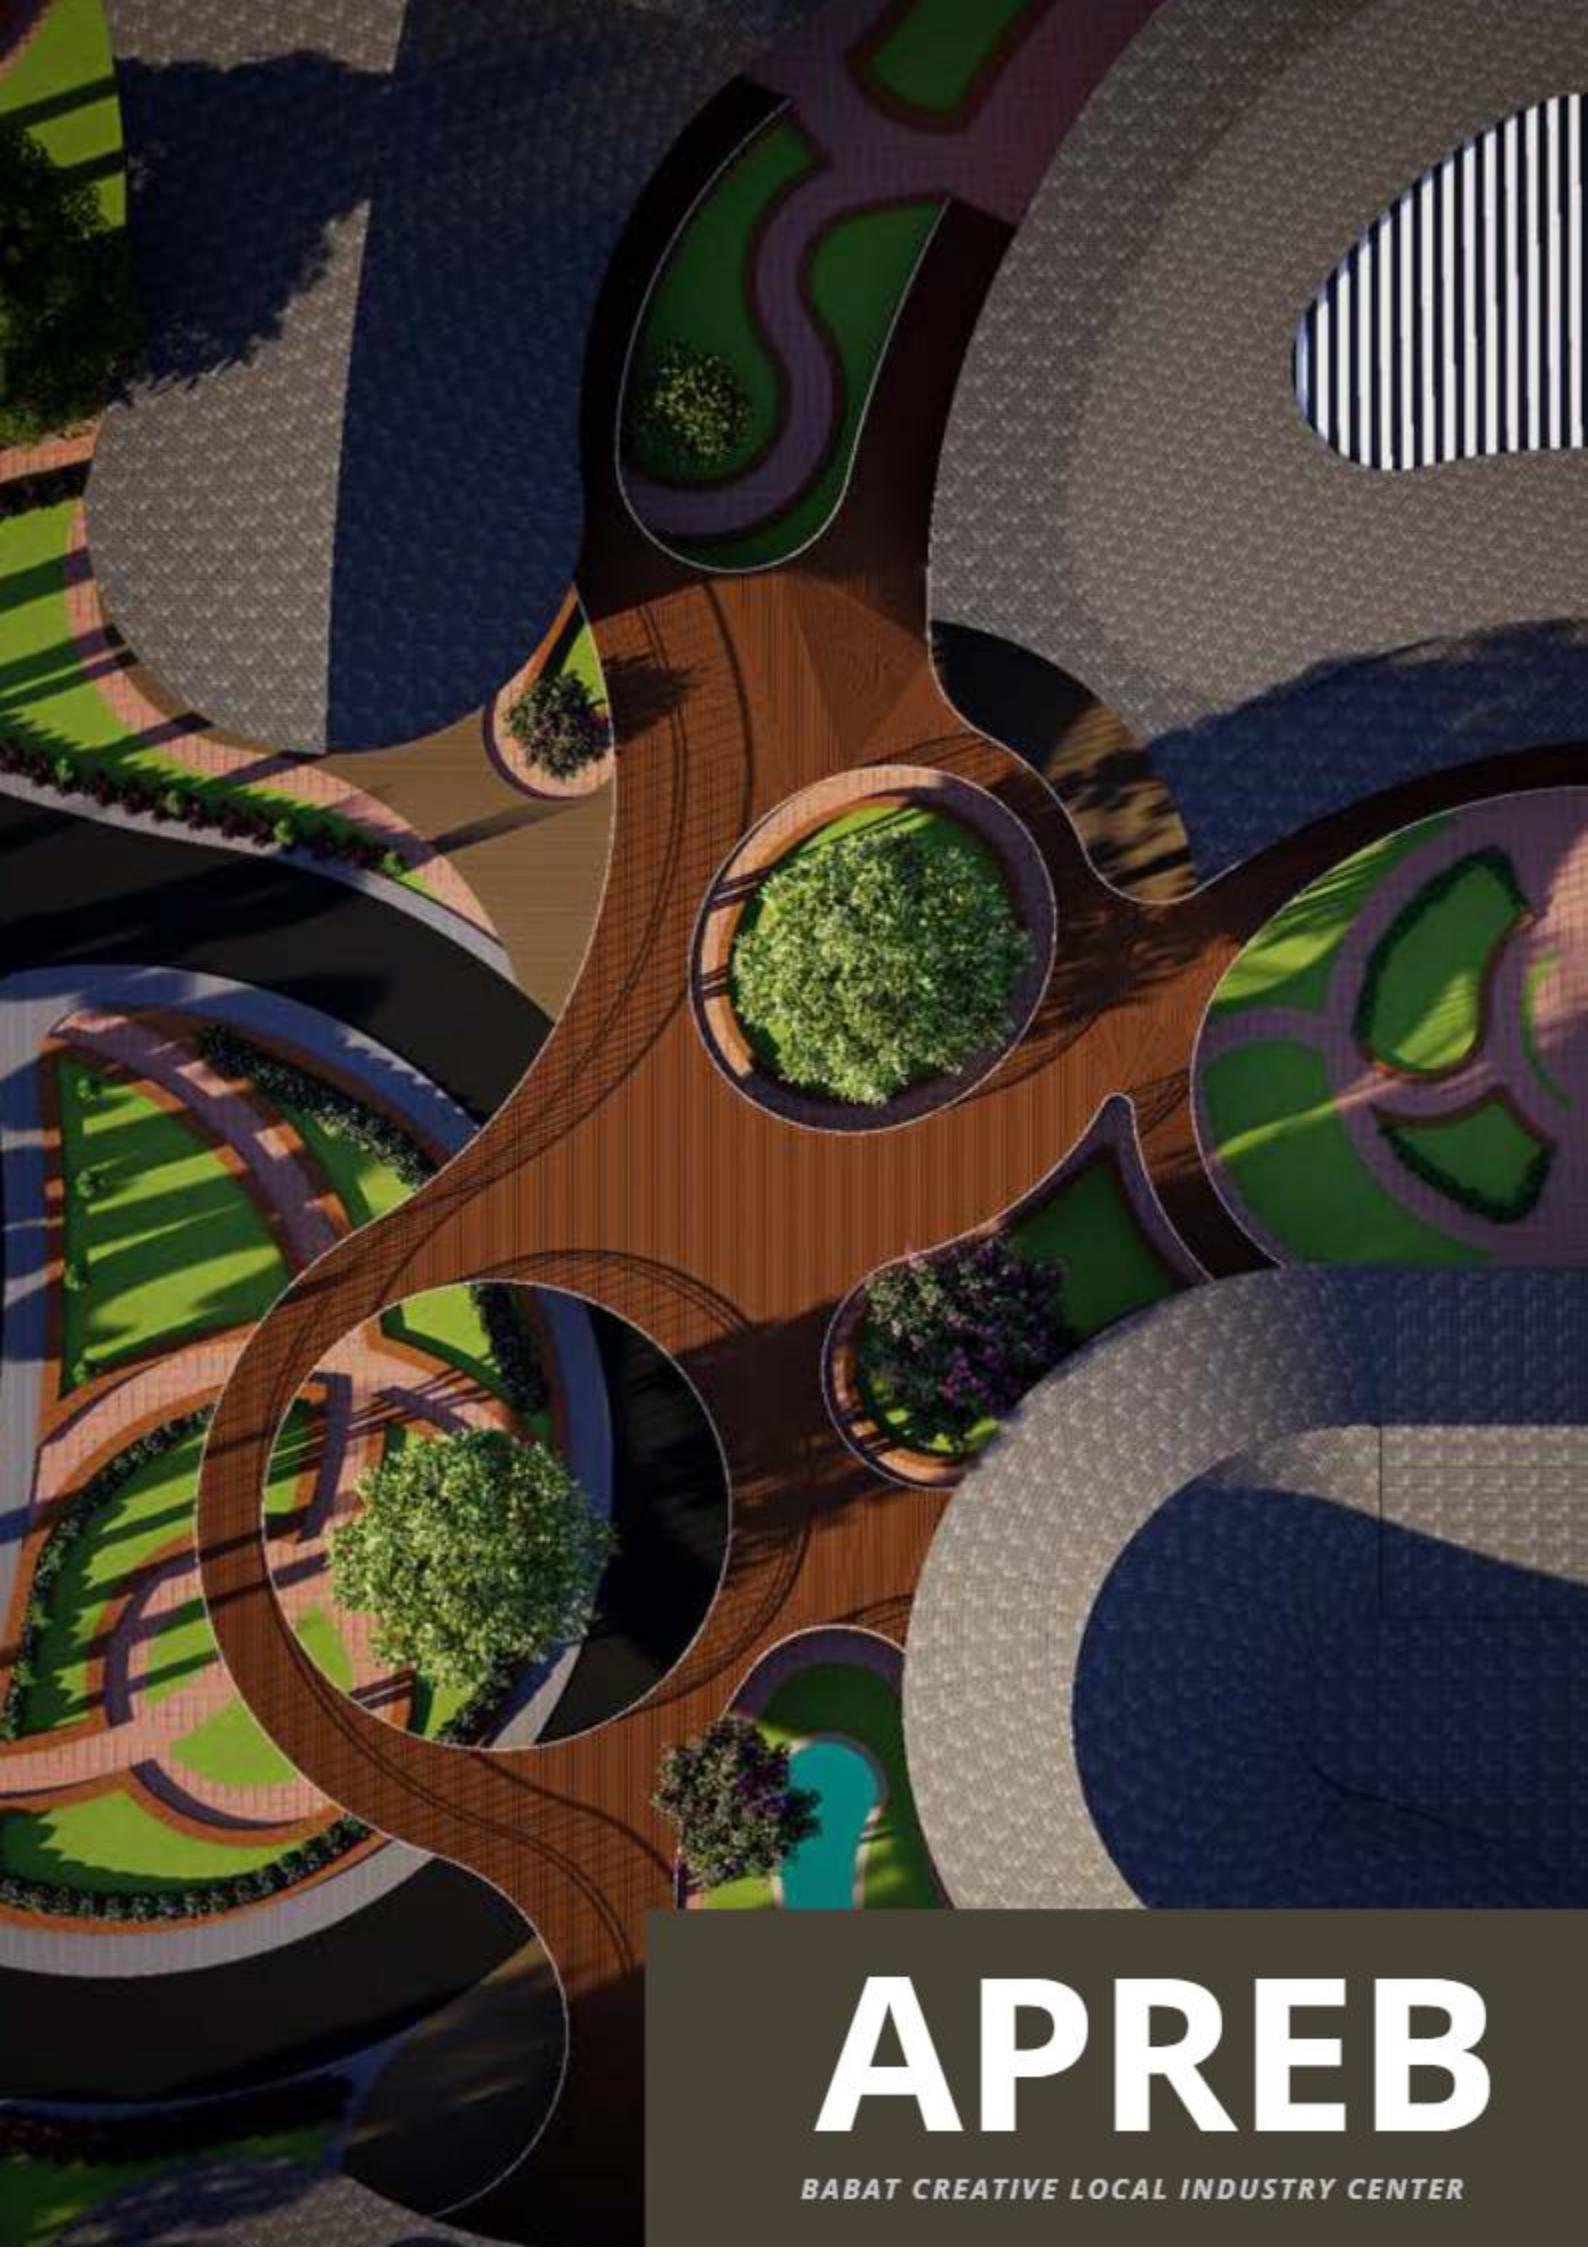

# APREB

BABAT CREATIVE LOCAL INDUSTRY CENTER



**B- CLIC**  
*Babat Creative Local Industry center*

**Babat Creative Local Industry center**

EATAN DIVISION

Kesadaran bahwa jaring kerjasama di dalam Kaliwungu Lamongan relatif buruk, menjadi salah satu kesimpulan yang hasil berkenaan di kalangan Lamongan. Kesiapan untuk mengikuti dalam kerja sama berada pada perbaikan halusnya kooperasi Bupati dan Kaliwungu, jadi, selanjutnya belum juga merupakan jaringan yang baik.

Hal tersebut mengakibatkan kelebihan batas yang terlalu digunakan sebagai tempat penempatan rumah (Bentuk Batas) pada kesatuan rumah tangga merupakan hal yang tidak untuk kelebihan maupun kekurangannya. Selain itu posisi data, kelebihan batas juga sebagai salah satu posisi ekstrim di Kecamatan Lamongan, yang memiliki posisi terluar dalam pengembangan sektor-konstruksi dan pembinaan infrastruktur.



## ISU PERANCANGAN

dari itu itu itulah dapat disimpulkan bahwa luas arsitektural perencanaan pada keterbatasan ruang publik untuk interaksi memperkuat ikatan masyarakat, yang dapat mempengaruhi ketersediaan sumber daya manusia, ekonomi, dan sosial dalam bidang bidang sekitarnya.



LOKASI  
PERANCANGAN

LOKASI : JALAN TUBAN - SURABAYA, PLACASAI, KECAMATAN BABAT, KABUPATEN LAMONGAN, JAWATIMUR 62291

www.elsevier.com/locate/jtbi



LANDASAN KISLAMAH

Dalam Islam, Arsitektur diharapkan sebagai simbolik kebaikan, memunculkan impresi moral, mendukung zat-zat ulama, dan membangun kesadaran umat yang saling mengunggah. Hal ini tergambar dalam surah Al-Qashash Ayat 77.

"...dan berbuat baiklah kepada orang lain setengahnya. Kita tidak berbuat buruk kepada..."  
QS. Al-Isra'ayil: 75


PENDEKATAN

Catalyst Berichtszettel  
Wirtschaftswissenschaft & Politik 07/2012

SYNAPSE

*“Improving Communication, Improving Productivity”*

Kemudian disampaikan untuk memperbaiki hal yang memungkinkan menghubungkan berbagai elemen masyarakat dan memberdayakan implementasi produktif aktivitas kreatif dan seni.

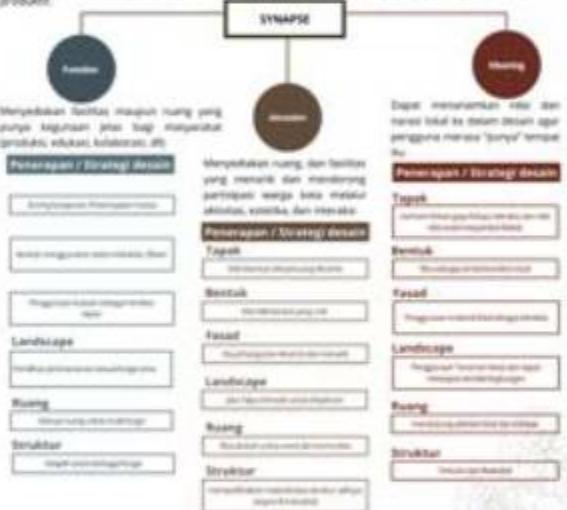

## ORGANISASI ZONA PADA TAPAK






## BANGUNAN INKUBATOR BISNIS



## BANGUNAN CREATIVE RETAIL

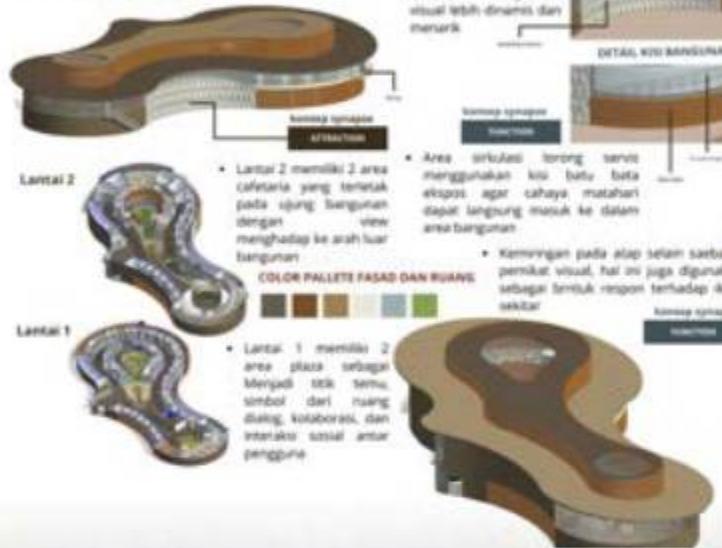

## BANGUNAN EDUCATION HUB



## BANGUNAN AMPHITHEATER



## LAYOUT PLAN

## SITE PLAN



## BANGUNAN INKUBATOR BISNIS



DENAH LANTAI 1



DENAH LANTAI 2



PERSPEKTIF INTERIOR



BANGUNAN EDUCATION HUB



AXONOMETRIK RUANG



DENAH BANGUNAN



BANGUNAN CREATIVE RETAIL



PERSPEKTIF BANGUNAN



DENAH LANTAI 2



BANGUNAN MASJID


BANGUNAN AMPHITHEATER



PERSPEKTIF BANGUNAN



DESKRIPSI BANGUNAN

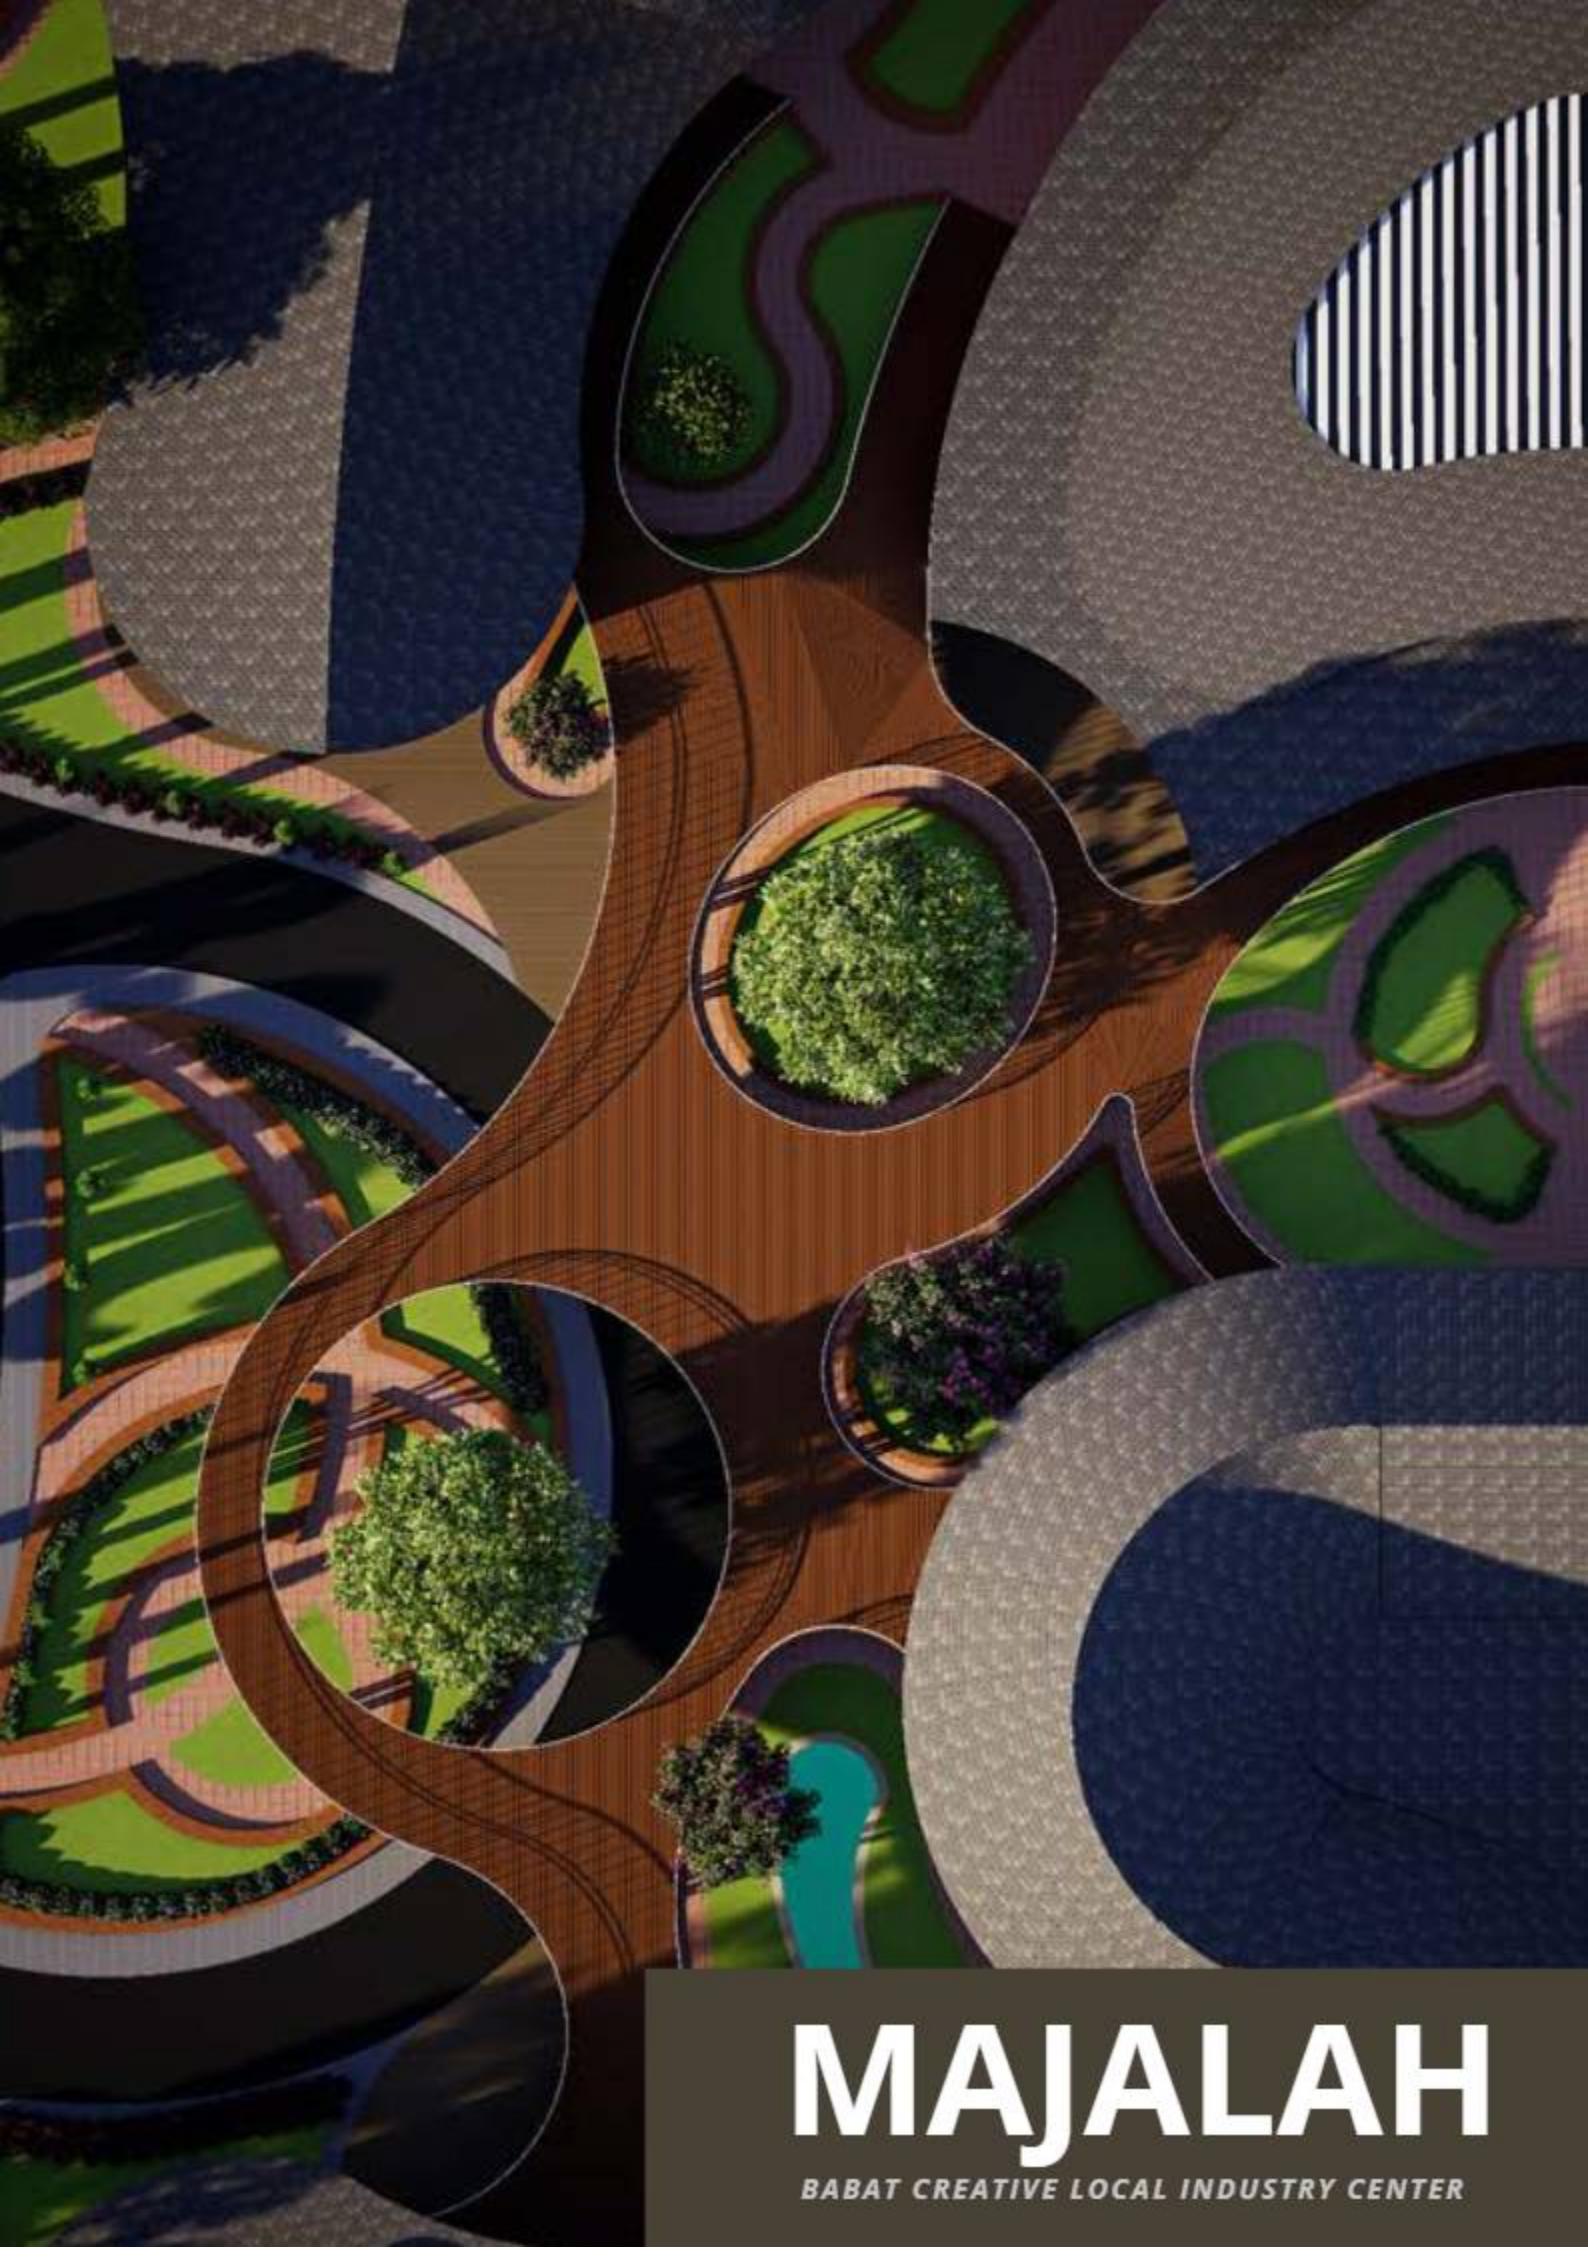

# MAJALAH

BABAT CREATIVE LOCAL INDUSTRY CENTER

# CATALYZING CREATIVE INDUSTRY THROUGH ARCHITECTURE IN BABAT, LAMONGAN

Nama	: Lifyatin Nuzulul Rohmah
Pembimbing 1	: Sukmayati Rahmah, M.T
Pembimbing 2	: Aldrin Yusuf Firmasyah, M.T
Tipologi Bangunan	: Pusat Kreativitas dan Edukasi Masyarakat
Lokasi	: Kabupaten Lamongan
Luas Tapak	: 2.5 Ha

Kecamatan Babat yang terletak di daerah kabupaten Lamongan sebelah barat, menjadi salah satu kecamatan yang paling berkembang di kabupaten Lamongan. Kecamatan ini juga menjadi daerah transisi karena berada di perbatasan kabupaten Bojonegoro dan kabupaten Jombang. Kecamatan Babat, sebagai salah satu wilayah strategis di Kabupaten Lamongan, memiliki potensi besar dalam pengembangan sektor Usaha Mikro, Kecil, dan Menengah (UMKM). Namun, kurangnya perhatian terhadap penyediaan fasilitas yang responsif dan adaptif bagi pelaku UMKM kerap menjadi kendala utama.

Akibatnya, banyak pelaku usaha terpaksa memanfaatkan ruang yang tidak sesuai peruntukannya, yang pada akhirnya dapat merugikan mereka maupun pengguna fasilitas umum lainnya. Kurangnya fasilitas yang mendukung UMKM di Kecamatan Babat menghambat perkembangan ekonomi lokal dan mendorong pemuda merantau. Meski pemerintah telah berupaya memberdayakan UMKM, masih dibutuhkan ruang adaptif dan strategi pengembangan yang lebih efektif. Perancangan kawasan industri kreatif menjadi solusi untuk menciptakan ekosistem ekonomi yang berdaya saing dan berkelanjutan.



Di tengah dinamika perkembangan zaman, arsitektur bukan sekadar bangunan yang berdiri di atas tanah, melainkan cerminan jiwa dan harapan sebuah masyarakat. Seperti firman Allah dalam QS. Ar-Ra'd ayat 11, "Sesungguhnya Allah tidak akan mengubah keadaan suatu kaum sehingga mereka mengubah keadaan yang ada pada diri mereka sendiri," maka perubahan sejati bermula dari kesadaran dan ikhtiar manusia untuk memperbaiki diri dan lingkungannya. Berangkat dari semangat tersebut, perancangan bangunan ini dirajut bukan hanya dengan garis dan ruang, melainkan dengan niat tulus untuk menghadirkan wadah yang menginspirasi, mempersatukan, dan menumbuhkan potensi masyarakat.

Setiap sudut dan jalur yang mengalir, setiap ruang yang terbuka — semuanya dirancang agar menjadi pemantik interaksi yang positif, ruang bertumbuh bagi jiwa-jiwa yang ingin berkontribusi bagi kebaikan bersama.

Melalui pendekatan arsitektur katalis, bangunan ini diharapkan menjadi bagian dari proses perubahan, sebagaimana ajaran Islam mendorong umatnya untuk senantiasa memperbaiki diri dan lingkungannya, mewujudkan masyarakat yang lebih berdaya, berilmu, dan berakhlak mulia.

PERSPEKTIF KAWASAN MATA MANUSIA



PERSPEKTIF BANGUNAN MATA MANUSIA





PERSPEKTIF INTERIOR  
RUANG SIMULASI

Perancangan bangunan ini mengusung pendekatan *Catalyst architecture* yang bertujuan menciptakan ruang-ruang yang mampu memicu interaksi sosial serta perkembangan ekonomi lokal di Kecamatan Babat. Sebagai salah satu kawasan yang tengah berkembang pesat dan menjadi daerah transisi antar kabupaten, Babat membutuhkan wadah yang tidak hanya memenuhi kebutuhan fungsional, tetapi juga mendorong perubahan positif di lingkungan sekitarnya.

Konsep katalis diterapkan melalui desain bangunan yang terbuka dan ramah, dengan mengintegrasikan berbagai fungsi seperti ruang pertemuan, kafe, ruang edukasi, dan area publik terbuka dalam satu kesatuan. Ruang-ruang ini dirancang agar fleksibel, memungkinkan berbagai aktivitas masyarakat berlangsung secara bersamaan dan saling melengkapi.

Penggunaan elemen arsitektur yang dinamis dan organik, seperti pada bentuk atap melengkung dan jalur pedestrian yang mengalir, menciptakan pengalaman ruang yang mengundang partisipasi aktif dari pengunjung. Kehadiran vegetasi dan area hijau juga memperkuat koneksi antara manusia dan alam, sekaligus menciptakan suasana yang nyaman untuk berinteraksi.

Melalui pendekatan ini, bangunan tidak hanya menjadi fasilitas fisik, melainkan sebuah pemicu yang mampu menggerakkan potensi lokal, memperkuat identitas komunitas, serta mendorong terciptanya ekosistem sosial dan ekonomi yang berkelanjutan.



Perancangan bangunan ini menerapkan pendekatan arsitektur katalis yang bertujuan menciptakan ruang-ruang yang tidak hanya melayani fungsi dasar, tetapi juga mendorong terjadinya interaksi sosial, pertumbuhan ekonomi, dan penguatan identitas lokal. Konsep ruang dirancang terbuka dan fleksibel, mengintegrasikan area dalam dan luar secara harmonis. Ruang-ruang seperti kafe, ruang pertemuan, serta area edukasi disusun agar saling terhubung dan mampu beradaptasi terhadap berbagai jenis aktivitas komunitas. Sementara itu, ruang luar berupa taman, jalur pedestrian, dan area duduk publik diolah sebagai perpanjangan ruang dalam, menciptakan transisi yang mendorong partisipasi aktif masyarakat.


Dari segi penataan tapak, rancangan ini memperhatikan orientasi dan konektivitas dengan lingkungan sekitarnya. Sirkulasi pejalan kaki yang terintegrasi dengan jalur hijau

memberikan kemudahan akses dan kenyamanan, sementara tata massa bangunan disusun mengikuti kontur tapak untuk memaksimalkan pencahayaan alami dan ventilasi silang. Area-area publik ditempatkan di zona strategis agar mampu menarik pengunjung dan berperan sebagai magnet aktivitas yang berdampak positif bagi kawasan sekitar.

Secara bentuk, bangunan mengusung desain organik dengan garis lengkung dan komposisi dinamis yang mencerminkan keterbukaan dan kesan ramah. Bentuk-bentuk melingkar dan permianan ketinggian lantai menciptakan pengalaman ruang yang menarik dan mengundang eksplorasi. Elemen seperti teras melingkar, atap berlubang, serta jalur pedestrian yang mengalir turut memperkuat konsep katalis, di mana arsitektur bukan hanya sebagai wadah pasif, melainkan sebagai pemicu munculnya interaksi sosial yang berkelanjutan.



DETAIL LANSKAP

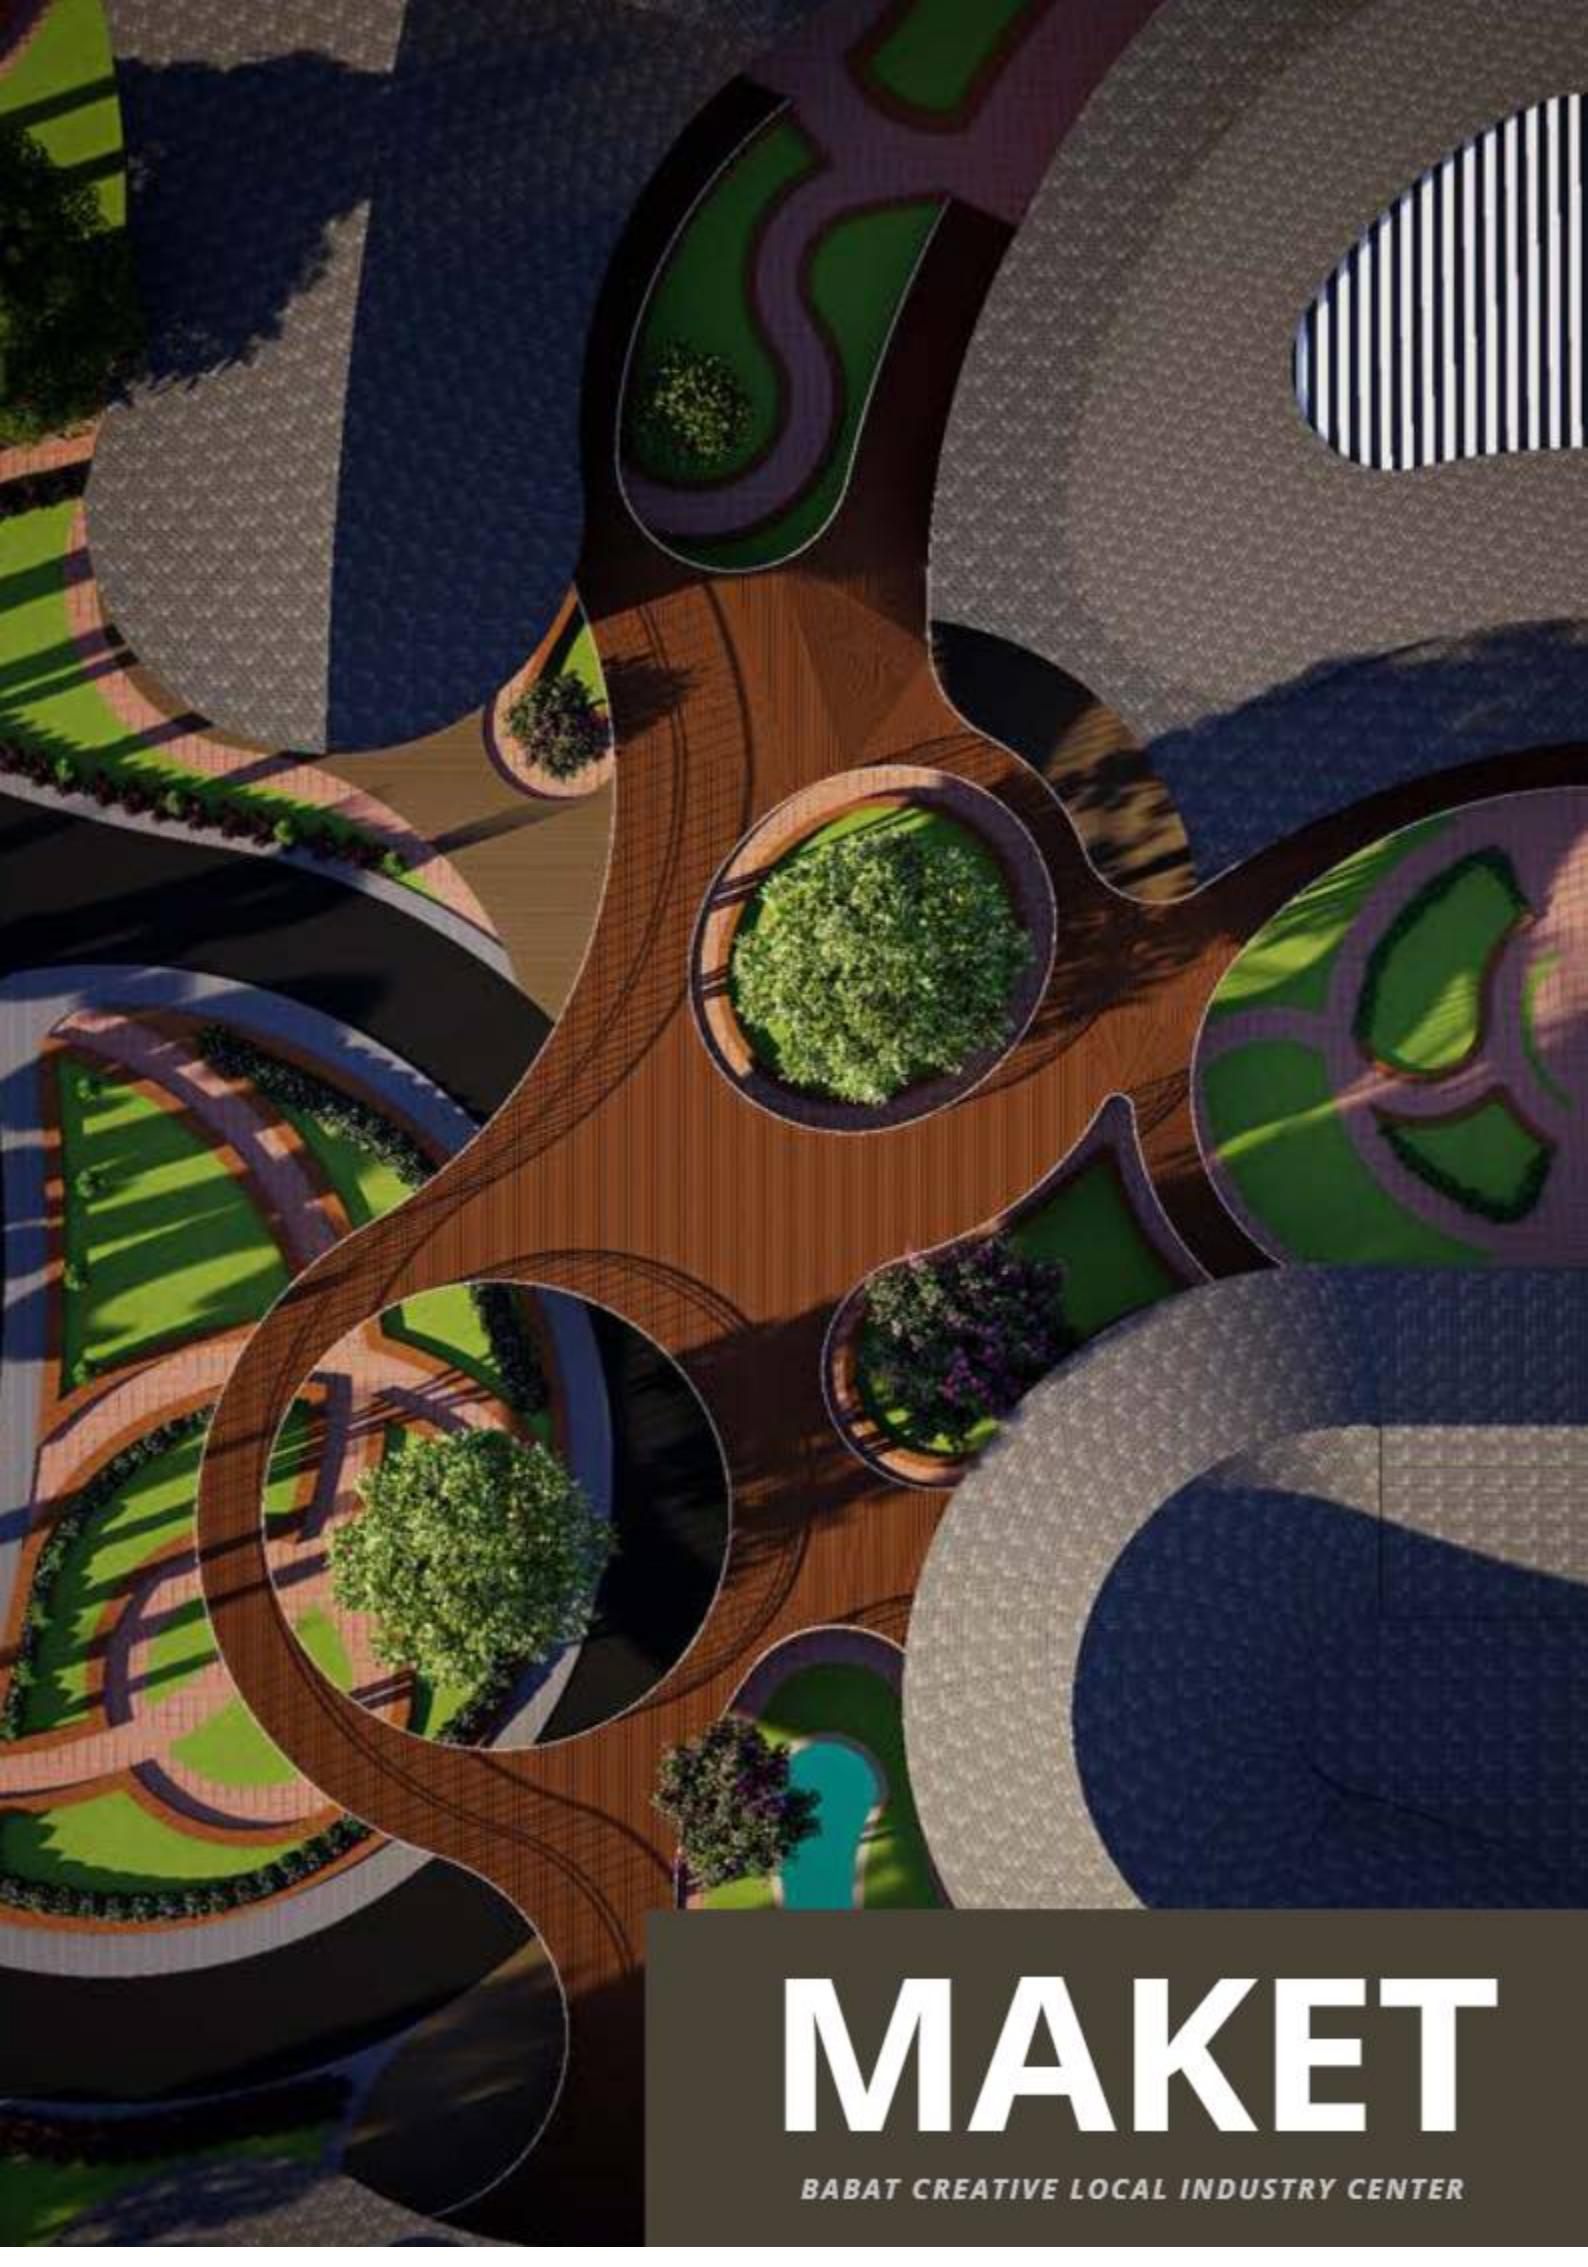

# MAKET

BABAT CREATIVE LOCAL INDUSTRY CENTER



