



Laporan Tugas Akhir

Design Report

Perancangan Kawasan Wisata
Alam dan Budaya di Kompleks
Candi Ganter, Desa Tulungrejo,
Kabupaten Malang

Muhammad Hafiz Lutfan Basri
19660046


Dr. Yulia Eka Putrie, M.T
Achmad Gat Gautama, M.T

Prodi Teknik Arsitektur
Fakultas Sains dan Teknologi
UIN Maulana Malik Ibrahim Malang

LEMBAR PENGESAHAN PEMBIMBING


Laporan Tugas Akhir ini telah disahkan untuk diujikan pada Senin, 2 Desember 2024.

Malang, 17 Desember 2024

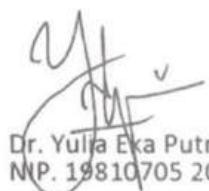

Dr. Yulia Eka Putrie, M.T.
NIP. 19810705 200501 2 002

(Dosen Pembimbing 1)

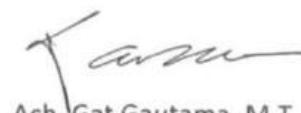

Ach. Gat Gautama, M.T
NIP. 19781024 200801 1 009

(Dosen Pembimbing 2)

LEMBAR PENGESAHAN SIDANG TUGAS AKHIR

Laporan Tugas Akhir ini telah dipertahankan di hadapan Dewan Pengaji Tugas Akhir dan diterima sebagai salah satu syarat memperoleh gelar Sarjana Arsitektur (S.Ars) di UIN Maulana Malik Ibrahim Malang.

Oleh

:

Nama : M Hafiz Lutfan B

NIM : 19660046

Judul Tugas Akhir : Perancangan Kawasan Wisata Alam dan Budaya di Kompleks Candi Ganter, Desa Tulungrejo, Kabupaten Malang

Tanggal Ujian : 2 Desember 2024

Disetujui oleh :



Dr. Agus Subaqin, M.T.
NIP. 19740825 200901 1 006

(Ketua Pengaji)



Angga Perdana, M.Ars.
NIP. 19940711 202203 1 003

(Anggota Pengaji 1)



Dr. Yulia Eka Putrie, M.T.
NIP. 19810705 200501 2 002

(Anggota Pengaji 2/Sekretaris Pengaji)



Ach. Gat Gautama, M.T.
NIP. 19760418 200801 1 009

(Anggota Pengaji 3)



Ketua Program Studi Teknik Arsitektur

Dr. Nurmik Junara, MT
NIP. 19710426 200501 2 005

PERNYATAAN ORISINILITAS KARYA

Saya yang bertanda tangan di bawah ini:

Nama : M Hafiz Iutfan B
NIM : 19660046
Program Studi : Teknik Arsitektur
Fakultas : Sains dan Teknologi

Dengan ini saya menyatakan, bahwa isi sebagian maupun keseluruhan Laporan Tugas Akhir saya dengan judul :

“Perancangan Kawasan Wisata Alam dan Budaya di Kompleks Candi Ganter, Desa Tulungrejo, Kabupaten Malang”

adalah benar-benar hasil karya intelektual mandiri, diselesaikan tanpa menggunakan bahan-bahan yang tidak diijinkan dan bukan merupakan karya pihak lain yang saya akui sebagai karya sendiri. Semua referensi yang dikutip maupun yang dirujuk telah ditulis secara lengkap pada daftar pustaka. Apabila ternyata pernyataan ini tidak benar, saya bersedia menerima sanksi sesuai peraturan yang berlaku.

Malang, 25 November 2024
Yang dituliskan diatas pernyataan.



M Hafiz Lutfan B
19660046

PERNYATAAN LAYAK CETAK

Yang bertanda tangan di bawah ini:



Dr. Agus Subaqin, M.T.
NIP. 19740825 200901 1 006

(Ketua Pengaji)



Angga Perdana, M.Ars.
NIP. 19940711 202203 1 003

(Anggota Pengaji 1)



Dr. Yulia Eka Putrie, M.T.
NIP. 19810705 200501 2 002

(Anggota Pengaji 2/Sekretaris Pengaji)



Ach. Gat Gautama, M.T
NIP. 19781024 200801 1 009

(Anggota Pengaji 3)

Dengan ini menyatakan bahwa :

Nama Mahasiswa : M Hafiz Lutfan B

NIM Mahasiswa : 19660046

Judul Tugas Akhir : Perancangan Kawasan Wisata Alam dan Budaya di Kompleks Candi Ganter, Desa Tulungrejo, Kabupaten Malang

telah melakukan revisi sesuai catatan revisi sidang tugas akhir dan dinyatakan **LAYAK** cetak berkas/laporan Tugas Akhir Tahun 2024. Demikian pernyataan layak cetak ini disusun untuk digunakan sebagaimana mestinya.



KATA PENGANTAR

Assalamualaikum Wr.Wb.

Puji syukur penulis panjatkan kepada Allah SWT atas karunia, hidayah, dan rahmat-Nya serta sholawat dan salam kepada Nabi Muhammad SAW, sehingga penulis dapat menyelesaikan laporan Tugas Akhir yang berjudul "Perancangan Kawasan Wisata Alam dan Budaya di Kompleks Candi Ganter, Desa Tulungrejo, Kabupaten Malang" sebagai syarat kelulusan program studi Teknik Arsitektur tingkat sarjana (S1) di UIN Malang. Penulis sadar bahwa Laporan Tugas Akhir ini masih memiliki kekurangan, dan oleh karena itu, segala kritik dan saran yang bersifat membangun sangat penulis harapkan. Semoga laporan ini dapat memberikan manfaat yang baik. Penulis juga berterima kasih sebesar besarnya kepada pihak-pihak yang sudah membantu, dan mendukung penulis. Pihak-pihak tersebut yaitu :

1. Allah SWT yang telah memberikan rahmat-Nya sehingga penulis diberikan kesehatan dan kesempatan untuk dapat menyelesaikan Tugas Akhir ini dengan sebaik-baiknya.
2. Orang tua penulis yang telah memberikan dukungan kepada penulis.
3. Ibu Dr. Nunik Junara, M.T, selaku Ketua Prodi Arsitektur UIN Maulana Malik Ibrahim Malang
4. Ibu Yulia Eka Putrie selaku dosen pembimbing 1 yang telah membimbing saya sejak awal dan Bapak Gat Gautama selaku dosen pembimbing 2 penulis.
5. Semua rekan-rekan yang telah membantu penulis selama proses menulis Laporan Tugas Akhir ini.

Semoga segala kebaikan semua pihak mendapat balasan dari Allah SWT. dan semoga laporan tugas akhir ini dapat bermanfaat bagi pembaca serta bagi pengembangan ilmu pengetahuan.

Wassamualaikum Wr.Wb.



Perancangan Kawasan Wisata Alam dan Budaya di Kompleks Candi Ganter, Desa Tulungrejo, Kabupaten Malang

Nama : Muhammad Hafiz Lutfan Basri

NIM : 19660046

Dosen Pembimbing 1 : Yulia Eka Putrie, M.T

Dosen Pembimbing 2 : Achmad Gat Gautama, M.T

Abstrak

Indonesia dikenal sebagai negara yang kaya akan keanekaragaman alam dan budaya, yang mencerminkan identitas bangsa dan potensi besar dalam pengembangan pariwisata. Namun, banyak budaya lokal yang belum tereksplosiasi secara optimal, salah satunya terdapat di Desa Tulungrejo, Kabupaten Malang. Desa ini memiliki potensi yang signifikan untuk dikembangkan sebagai kawasan wisata karena adanya situs sejarah Candi Ganter, keberlimpahan sumber daya alam, serta pemandangan alam yang memikat.

Penelitian ini bertujuan untuk merancang kawasan wisata alam dan budaya di Kompleks Candi Ganter dengan pendekatan arsitektur berkelanjutan (sustainable architecture). Pendekatan ini dirancang untuk menjaga kelestarian elemen lingkungan, budaya, dan sosial yang ada, sekaligus mendukung perekonomian masyarakat setempat. Selain itu, perancangan ini mengintegrasikan nilai-nilai keislaman sebagai dasar dalam mempertahankan keseimbangan kehidupan, meliputi penjagaan agama, jiwa, akal, keturunan, dan harta.

Hasil dari perancangan ini diharapkan mampu menciptakan kawasan wisata yang harmonis dengan lingkungan, memperkuat identitas budaya lokal, serta memberikan manfaat ekonomi yang berkelanjutan bagi masyarakat Desa Tulungrejo.

Kata Kunci : Candi, Budaya, Alam, Lokal



Design of a Natural and Cultural Tourism Area in the Ganter Temple Complex, Tulungrejo Village, Malang Regency

Name : Muhammad Hafiz Lutfan Basri
Student Identification Number : 19660046
Advisor 1 : Yulia Eka Putrie, M.T
Advisor 2 : Achmad Gat Gautama, M.T

Abstract

Indonesia is renowned for its wealth of natural and cultural diversity, which reflects the nation's identity and offers significant potential for tourism development. However, many local cultures remain underexplored, including those in Tulungrejo Village, Malang Regency. This village holds significant potential as a tourist destination due to the historical value of Ganter Temple, abundant natural resources, and captivating landscapes.

This study aims to design a natural and cultural tourism area in the Ganter Temple Complex using a sustainable architecture approach. The design emphasizes preserving environmental, cultural, and social elements while supporting the local economy. Additionally, the design incorporates Islamic values as a foundation for maintaining the balance of life, encompassing the preservation of faith, life, intellect, lineage, and wealth.

The results of this design are expected to create a tourism area that harmonizes with the environment, strengthens local cultural identity, and provides sustainable economic benefits for the community of Tulungrejo Village.

Keywords: Temple, Culture, Nature, Local

تصميم منطقة السباحة الطبيعية والثقافية في مجمع معبد جانتر، قرية تولونجريجو، محافظة مالانج

Nama : Muhammad Hafiz Lutfan Basri
NIM : 19660046
Dosen Pembimbing 1 : Yulia Eka Putrie, M.T
Dosen Pembimbing 2 : Achmad Gat Gautama, M.T

خلاصة

تشتهر إندونيسيا بثرتها من التنوع الطبيعي والثقافي، والذي يعكس هوية الأمة و يقدم إمكانات كبيرة لتنمية السباحة. ومع ذلك، لا تزال العديد من النسقان المحلية غير مستكشفة، بما في ذلك تلك الموجودة في قرية تولونجريجو، مقاطعة مالانج. تتمتع هذه القرية بإمكانات كبيرة كوجهة سياحية بسبب القيمة التاريخية لمعبد جانتر، والموارد الطبيعية الوفيرة، والمناظر الطبيعية الخلابة.

تهدف هذه الدراسة إلى تصميم منطقة سباحة طبيعية وثقافية في مجمع معبد جانتر باستخدام نهج معماري مستدام. ويؤكد التصميم على الحفاظ على العناصر البيئية والثقافية والاجتماعية مع دعم الاقتصاد المحلي. بالإضافة إلى ذلك، يتضمن التصميم القيم الإسلامية كأساس للحفاظ على توازن الحياة، بما في ذلك الحفاظ على الإيمان والحياة والعقل والنسب والثروة.

من المتوقع أن تؤدي نتائج هذا التصميم إلى إنشاء منطقة سياحية تنسجم مع البيئة، وتعزز الهوية الثقافية المحلية، وتتوفر فوائد اقتصادية مستدامة لمجتمع قرية تولونجريجو.

الكلمات الرئيسية: معبد، ثقافة، طبيعة، محلي



Lembar pengesahan pembimbing	i
Lembar pengesahan sidang tugas akhir	ii
Pernyataan orisinalitas karya	iii
Lembar pernyataan layak cetak	iv
Kata Pengantar	v
Abstrak	vi
Daftar isi	viii
BAB 1 : Profil Rancangan	01
Deskripsi Objek, Data Tapak	02
Tujuan dan Kriteria Desain.....	03
BAB 2 : Proses Rancangan	04
Skema Proses Desain	05
BAB 3 : Konsep Rancangan	06
Konsep Makro	07
Konsep Tapak	08
Konsep Bentuk dan Tampilan.....	09
Konsep Ruang	10
Konsep Struktur dan Utilitas	11
BAB 4 : Hasil Rancangan	12
Hasil Rancangan Tapak	12
Hasil Rancangan Bentuk dan Tampilan	15
Hasil Rancangan Ruang	15
Hasil rancangan Struktur.....	16
Hasil Rancangan Utilitas	17
BAB 5 : Penutup	18
Kesimpulan dan Saran	19
BAB 6 : Daftar Pustaka	20
Lampiran	21

Bab 1 - Profil Rancangan

Perancangan Kawasan Wisata Alam dan Budaya di Kompleks Candi Ganter, Desa Tulungrejo, Kabupaten Malang





Deskripsi Objek

Kawasan wisata alam dan budaya di kompleks Candi Ganter merupakan sebuah objek wisata dengan bentuk masa banyak yang memiliki empat komponen objek wisata. Empat komponen wisata ini berupa sentra UMKM, glamping, amfiteater dan area candi. Empat komponen ini merupakan fungsi primer dari perancangan ini. Dan untuk fungsi penunjangnya ada empat zona yang dibuat untuk menunjang kebutuhan servis dan pengelola kawasan wisata alam dan budaya ini. Empat zona servis tersebut adalah zona pegelola, zona parkir, zona beribadah dan zona pengelolaan sampah.

**Kawasan
Wisata Alam
dan Budaya**

**Fungsi
Primer**

**Fungsi
Penunjang**

- Zona Pegelola
- Zona Parkir
- Zona Beribadah Zona
- Pengelolaan Sampah

- Sentra UMKM
- Glamping
- Amfiteater
- Area Candi

Fakta Objek Perancangan

Potensi

Banyak best view yang dapat dari alam.

Kegiatan ekonomi dari masyarakat sekitar yang menarik.

Adanya sejarah mengenai Candi Ganter

Permasalahan

Akses menuju tapak yang belum cukup baik.

Candi Ganter belum diteliti.

Isu Perancangan

Alam : berada di tengah tengah alam yang indah, perancangan ini tidak boleh lupa akan keseimbangan alam yang harus dijaga.

Sosial dan ekonomi : menjadi wadah untuk menaikkan kesejahteraan masyarakat Desa Tulungrejo.

Budaya : perancangan ini dapat mengenalkan budaya dan sejarah masyarakat desa Tulungrejo.

Data Tapak

Berlokasi di Dusun Gagar, Desa Tulungrejo, Kecamatan Ngantang, Kabupaten Malang, tapak ini memiliki luas kurang lebih 1213 M². Lalu lingkungan sekitar tapak merupakan perkebunan kopi dan pohon pohon liar.



Perkebunan kopi dan pepohonan liar di area timur barat dan utara tapak



View lanskap perbukitan di area selatan tapak




Tujuan dan Kriteria Desain

Tujuan dari perancangan ini adalah menghasilkan perancangan kawasan wisata alam dan budaya candi ganter dengan pendekatan *sustainable architecture* dan yang sesuai dengan nilai-nilai keislaman. Nilai-nilai keislaman tersebut berupa prinsip *maslahah* dalam ilmu ushul fiqih. Untuk memenuhi tujuan desain tersebut dibutuhkan kriteria desain yang berlandaskan dari objek desain, pendekatan dan nilai keislaman.

Objek desain yang berupa kawasan wisata alam dan budaya memiliki enam prinsip perancangan untuk membuat kawasan wisata yang berkelanjutan dan komprehensif. Enam prinsip ini diambil dari tesis dengan judul Perancangan Kawasan Wisata Alam Berkelanjutan di Kecamatan Pacet Kabupaten Mojokerto yang ditulis oleh Erina Wulansari. Prinsip-prinsip yang tertulis dari tesis tersebut berupa penempatan vegetasi, pengaturan elemen lanskap, penyediaan sarana khusus, penyediaan sarana rekreasi, penyediaan sarana transportasi pendukung dan mendukung industri kecil.

Lalu sesuai dengan isu yang diambil yaitu alam, sosial dan ekonomi serta budaya membuat *sustainable architecture* menjadi pedoman perancangan ini. Pada *sustainable architecture* sendiri ada enam aspek penting yang harus diperhatikan untuk menerapkan pendekatan *sustainable architecture* dalam sebuah perancangan. Enam aspek yang diambil dari buku *Strategies for Sustainable Architecture* karya Paola Sassi adalah site and land use, community, health and well-being, materials, energy, dan water.

Dan pada nilai keislaman yang berupa prinsip *maslahah* yang diambil dari pendapat Imam Ghazali. Pengertian dari prinsip *maslahah* ini adalah mengambil manfaat dalam berbagai hal dan mencegah keburukan yang akan terjadi. Sederhananya Imam Ghazali menjelaskan ada lima kebutuhan yang bisa menerapkan prinsip *maslahah* ini dengan mudah, lima kebutuhan tersebut disebut dengan *al-dhauriyat al-khams*. Lima kebutuhan tersebut berupa menjaga agama, jiwa, akal, keturunan dan harta.

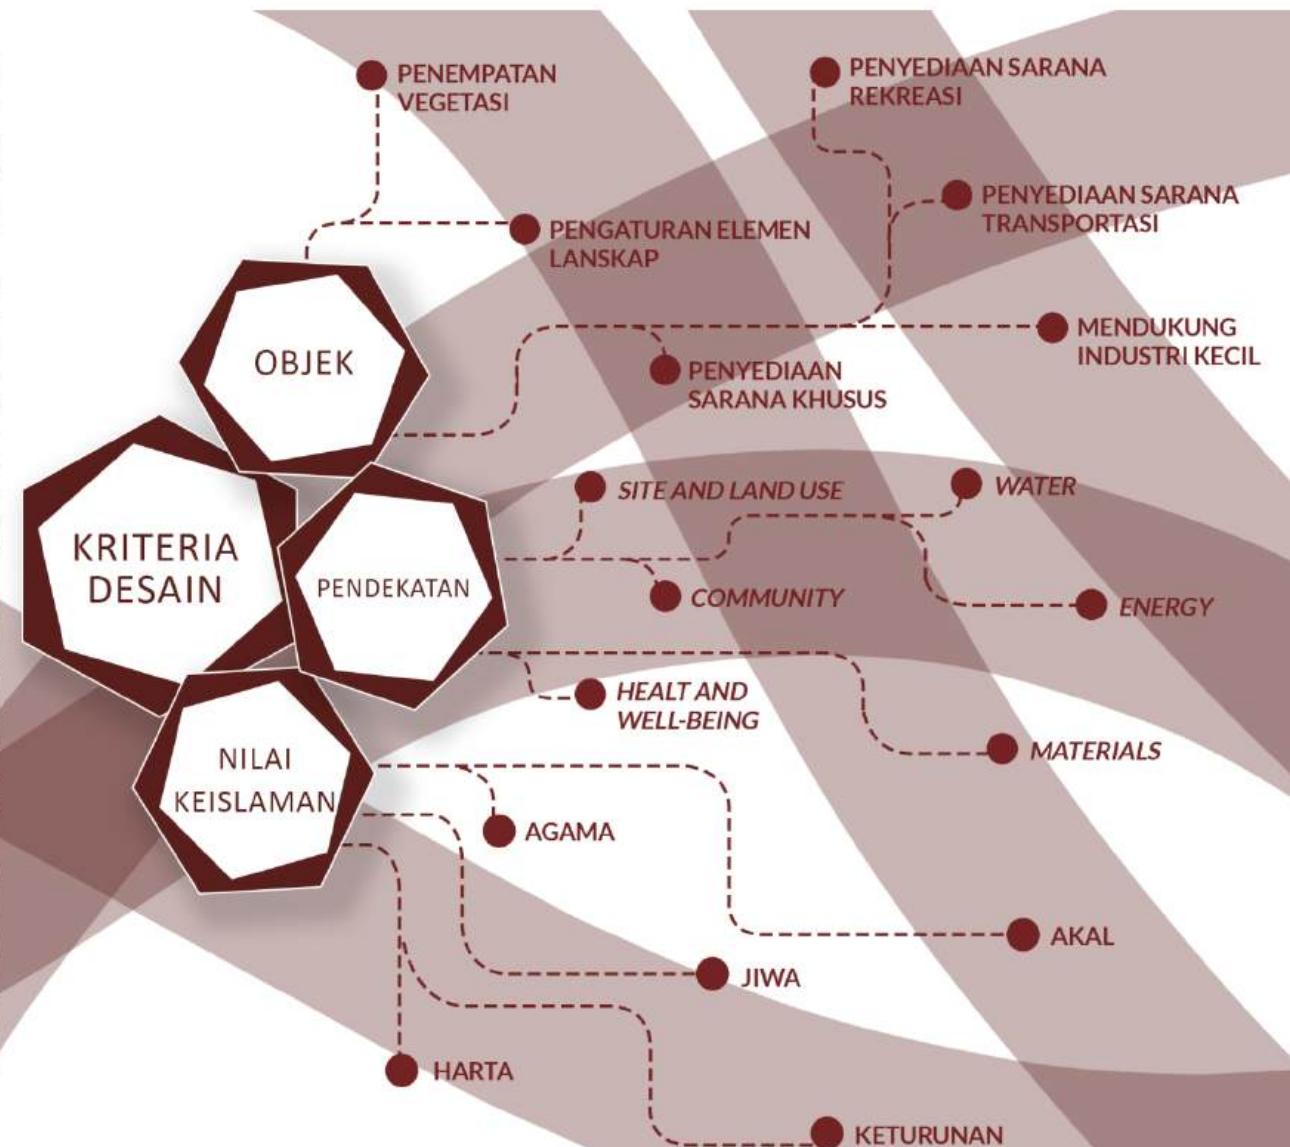


Bab 2 - Proses Rancangan

Perancangan Kawasan Wisata Alam dan Budaya di Kompleks Candi Ganter, Desa Tulungrejo, Kabupaten Malang





Skema Proses Desain

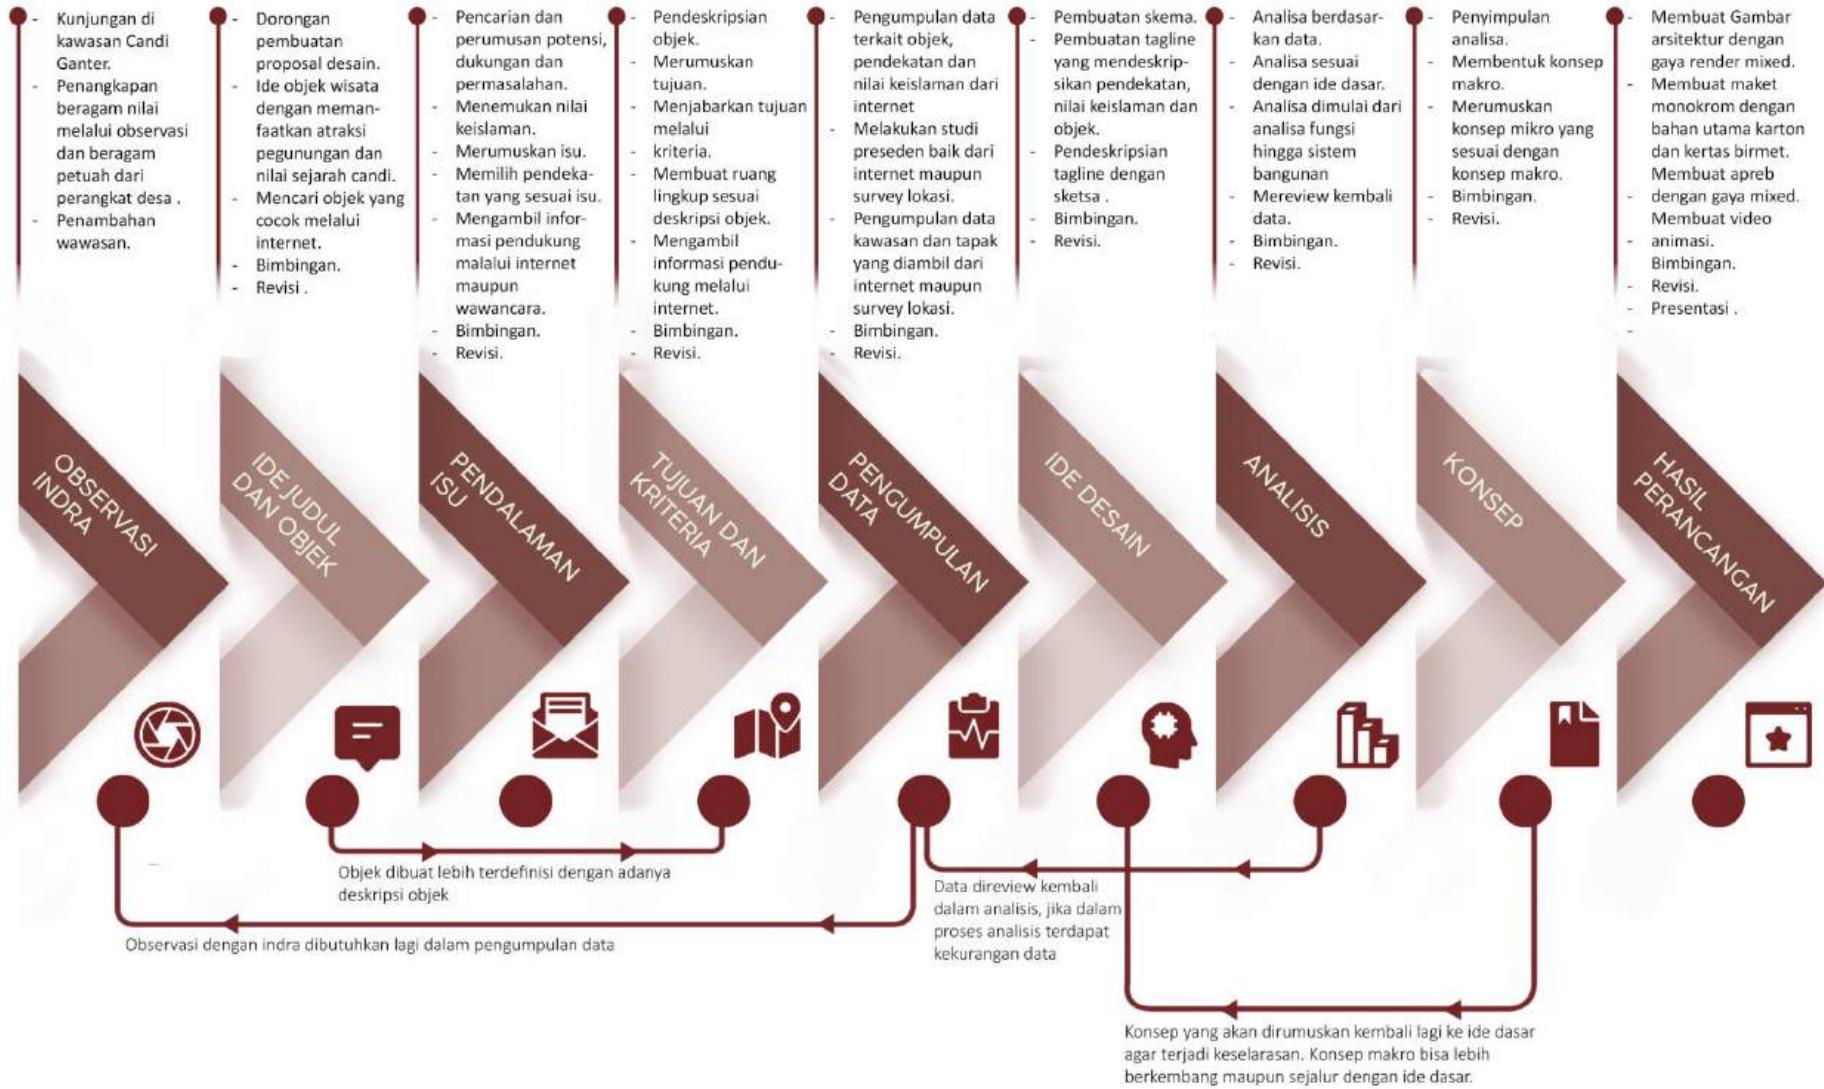

Bab 3 - Konsep Rancangan

Perancangan Kawasan Wisata Alam dan Budaya di Kompleks Candi Ganter, Desa Tulungrejo, Kabupaten Malang





KONSEP MAKRO

*Senyum Tenang
dalam
Kebelanjutan*

DEFINISI

Secara bahasa kata **TENANG** disini menyiratkan arti dari penerapan pendekatan *sustainable architecture* dengan optimal. Dengan menerapkan pendekatan *sustainable architecture* dengan optimal, maka kehidupan dalam aspek ekonomi, sosial dan alam akan lebih tenang dimasa mendatang. Dan kata **SENYUM** sendiri memiliki arti tersirat berupa objek dalam perancangan ini, yaitu kawasan wisata alam dan budaya. Kawasan wisata alam dan budaya yang dirancang diharapkan dapat memberikan pengalaman membagiakan bagi pengunjung, pengelola, petugas maupun pedagang pada area pasar tradisional.

Lalu secara istilah **SENYUM TENANG DALAM KEBELANJUTAN** sendiri memiliki arti perancangan kawasan wisata alam dan budaya yang dapat menerapkan pendekatan *sustainable architecture* dengan optimal. Dan juga menjadikan objek kawasan wisata alam dan budaya yang dapat memberikan pengalaman membagiakan bagi seluruh penggunanya dengan penerapan *sustainable architecture* yang dapat memberikan ketenangan untuk masa depan kawasan wisata alam dan lingkungan sekitar.

PRINSIP DESAIN

SITE AND LAND USE

- + Melindungi dan mengembangkan kondisi alam tapak yang digunakan dalam perancangan ini.
- + Mengolah tapak secara efisien dengan memperhatikan dampak yang akan didapatkan oleh alam sekitar.

COMMUNITY

- + Memperhatikan langkah dukungan pada budaya masyarakat Desa Tulungrejo.
- + Merancang kawasan wisata yang dapat memenuhi kebutuhan masyarakat sekitar dan pengguna.

HEALT AND WELL-BEING

- + Menghilangkan kekhawatiran pengguna kawasan wisata alam dan budaya akan bahaya dan hal hal yang memberikan dampak buruk pada kesehatan
- + Merancang kawasan wisata alam dan budaya dapat memberikan ruang yang sehat kepada pengguna baik dalam segi mental maupun fisik.

MATERIAL

- + Merancang kawasan wisata alam dan budaya dengan mengoptimalkan penggunaan material yang mudah ditemukan, ramah lingkungan dan kokoh.
- + Berperilaku bijak dalam menggunakan material yang kurang ramah lingkungan dalam perancangan kawasan wisata alam dan budaya ini.

ENERGY

- + Mengoptimalkan penggunaan energi alam dalam perancangan.
- + Mendesain kawasan wisata alam dan budaya agar bisa menghemat penggunaan energi.

WATER

- + Merancang kawasan wisata alam dan budaya yang dapat menghemat penggunaan air.
- + Memanfaatkan air hujan kembali dengan prinsip menampung air ujan dan menggunakan sebagai penyiram tanaman.



KONSEP TAPAK

Site and Land Use



Mengurangi dampak transportasi dengan pengoptimalan jalur pejalan kaki.



Pengolahan tapak tidak mengganggu alam dan lingkungan sekitar dengan menggunakan retaining wall dan cut and fill untuk sirkulasi pada tapak.



Mempertahankan tanaman alami yang ada pada tapak dan memperkenalkan tanaman baru.



Adanya pengaturan area candi untuk memberikan ruang pada candi ketika akan diteliti dan digali.

Community



Memberikan akses dan sirkulasi yang dapat menjangkau kebutuhan masyarakat dan pengguna. Baik pengguna disabilitas maupun warga sekitar yang hanya melintasi kawasan wisata.




Material



Pengoptimalan penggunaan material *hardscape* yang dapat didaur ulang, kokoh dan ramah lingkungan.



Penggunaan air hujan yang telah ditampung untuk menyiram tanaman.

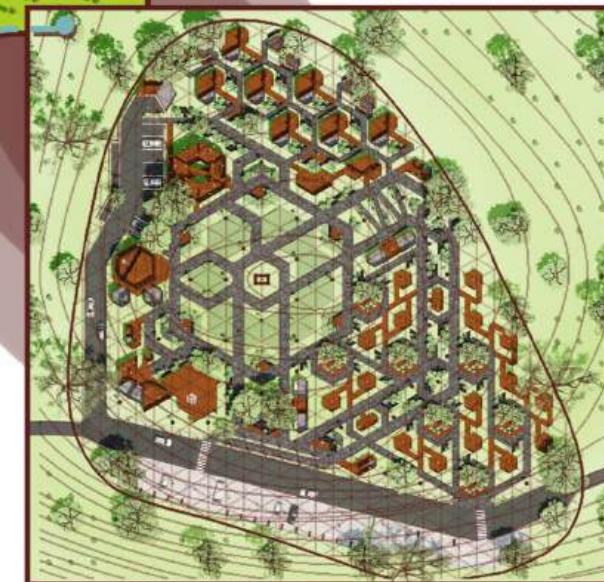

Health and Well-being - Energy

Mengatur tata masa dengan grid yang dapat memudahkan angin dan sinar matahari masuk kedalam bangunan.



KONSEP BENTUK DAN TAMPILAN

Site and Land Use



Bentuk bangunan dapat dibuat panggung untuk beradaptasi dengan kontur tanah.

Community



Mengaplikasikan bentuk atap pelana yang menjadi pilihan atap yang digunakan oleh mayoritas masyarakat sekitar.

Health and Well-being




Pengaturan orientasi dan penempatan area terbuka dibuat untuk memenuhi kebutuhan kenyamanan pengguna dalam segi penghawaan dan pencahayaan.

Material



Pengoptimalan penggunaan material yang dapat didaur ulang, kokoh, mudah didapat dan ramah lingkungan.

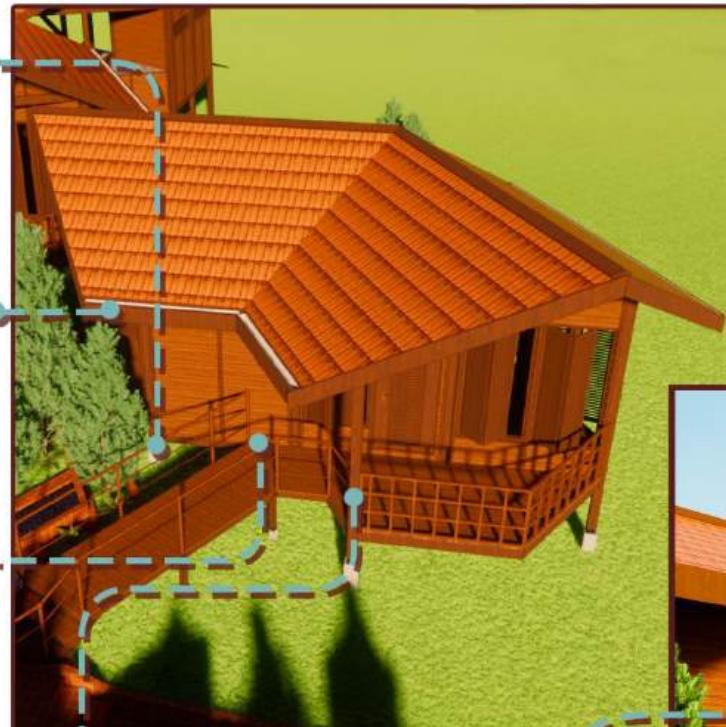

Energy




Mengoptimalkan ventilasi alami untuk mengurangi penggunaan energi yang berlebih.

Water




Merancang bentuk atap yang dapat memudahkan air hujan turun dan nantinya dapat ditampung ke dalam penampungan air hujan.

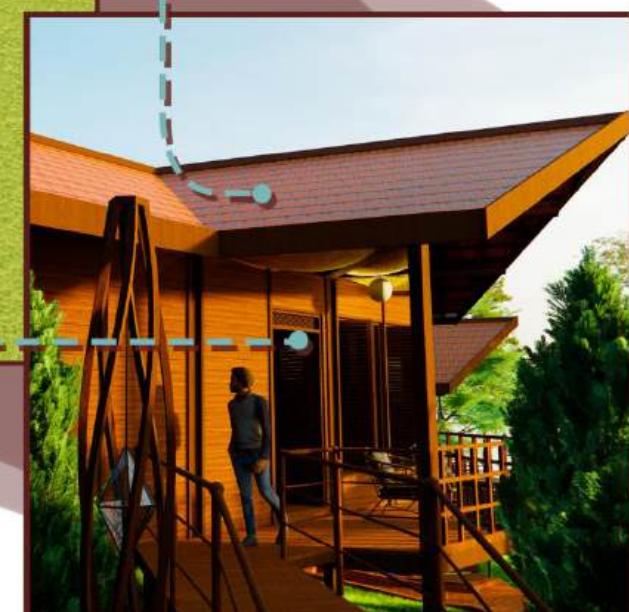



KONSEP RUANG

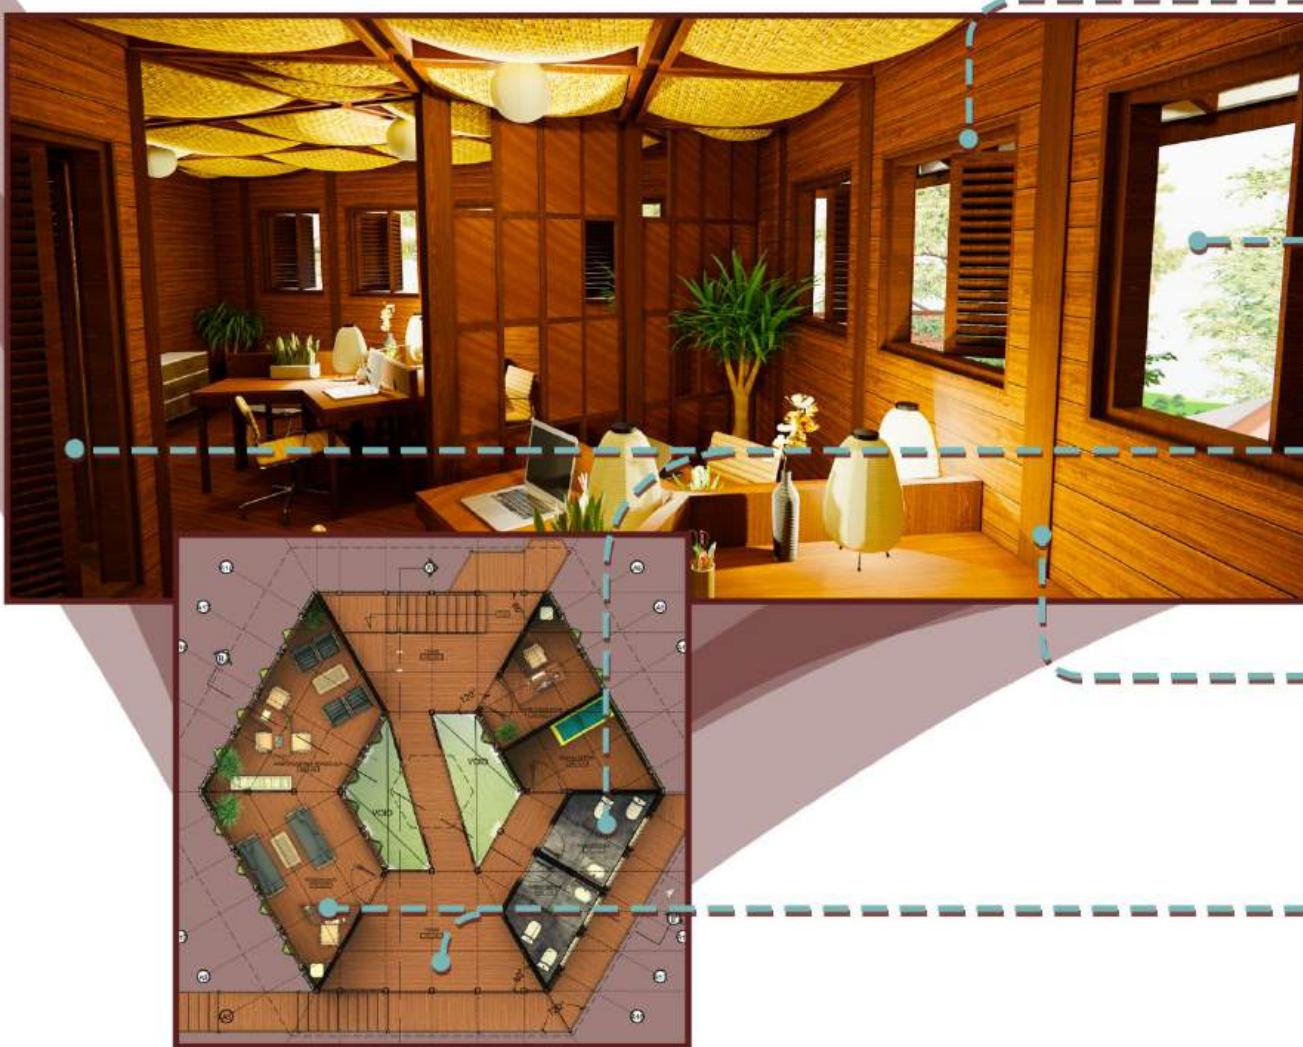

Energy



Mengoptimalkan ventilasi alami dan pencahayaan untuk masuk kedalam ruang untuk mengurangi penggunaan energi yang berlebih.

Community



Mengenalkan keindahan Desa Tulungrejo dengan menampilkan best view dan good view tapak pada bukaan dan ruang terbuka.



Menerapkan nilai keislaman seperti penempatan toilet dan arah daun pintu.

Material



Pengoptimalan penggunaan material yang dapat didaur ulang, kokoh, mudah didapat dan ramah lingkungan seperti kayu.

Health and Well-being



Ruang dapat memenuhi kebutuhan kenyamanan pengguna dengan adanya ruang terbuka dan tertutup



KONSEP STRUKTUR DAN UTILITAS

Site and Land Use




Penerapan teknologi struktur panggung yang ramah kepada bentuk asli tapak.

Material



Pengoptimalan penggunaan material yang ramah lingkungan, kokoh dan tidak mudah rusak.

Energy

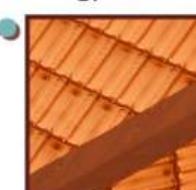

Penggunaan material yang mengurangi penyerapan panas pada bangunan.



KETERANGAN

- Pompa Air
Bak Penampungan Air
Sumur Resapan
Tangki Septik
Aliran Air dari Sumber Air Tanah
Aliran Air dari Tangki Air Menuju ke Seluruh Bangunan dan Kawasan
Aliran Air Grey Water
Aliran Air Black Water



10



Menghemat air dengan menggunakan penampungan air hujan yang diambil dari talang atap dan nantinya digunakan sebagai air penyiram tanaman.

Health and Well-being



Struktur yang dipakai kokoh dan memberikan rasa aman kepada pengguna.

Bab 4 - Hasil Rancangan

Perancangan Kawasan Wisata Alam dan Budaya di Kompleks Candi Ganter, Desa Tulungrejo, Kabupaten Malang






HASIL RANCANGAN TAPAK



Perubahan Layout

Perubahan dari layout kawasan banyak terjadi di jalur masuk menuju kawasan wisata. Ruang peralihan dari area parkir menuju kawasan wisata dibuat lebih terpusat untuk memudahkan penyesuaian desain dengan kontur tapak yang cukup curam.

Sebelum

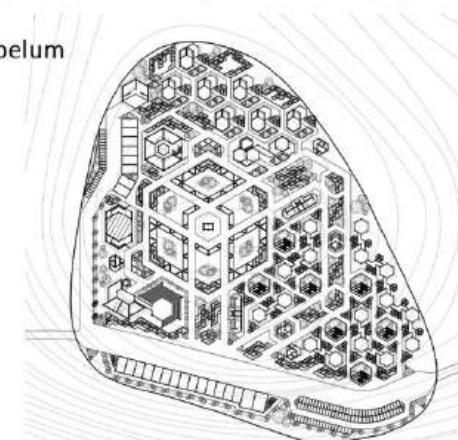

Ruang peralihan sebelumnya direncanakan sebagai plaza yang memanjang sepanjang jalan, namun karena adanya area yang terlalu curam dan belum diperhitungkan. Ruang peralihan dibuat lebih memusat dan menghubungkan area parkir untuk mobil dan motor ke kawasan wisata dengan sirkulasi yang memadai untuk semua pengguna bahanan untuk pengguna disabilitas.

Akses Masuk 1



Akses Masuk 2




Akses Masuk 3





HASIL RANCANGAN TAPAK

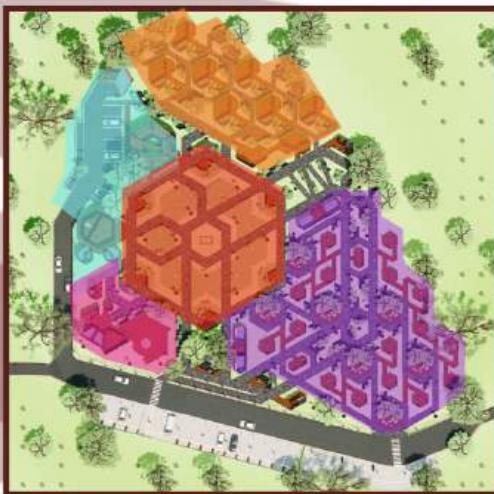

Zonasi

- zona sentra UMKM
- zona amfiteater
- zona candi ganter
- zona glamping
- zona pengelola dan servis


Zona Glamping dibuat berada di area yang lebih privat dan orientasi bangunan dibuat menghadap ke area perbukitan untuk mendapat view yang bagus.



Tata Massa

Tata massa dibuat mengikuti grid dengan jarak 4 meter untuk memberikan jarak antar bangunan, yang dibuat dari penentuan orientasi bangunan dan penempatan ruang terbuka.

- Grid penempatan ruang terbuka sesuai arah mata angin
- Grid penyesuaian orientasi bangunan untuk memaksimalkan cahaya matahari.
- Grid yang dibuat menyesuaikan arah mata angin dan view untuk membantu menangkap pergerakan angin dan good view and best view tapak.

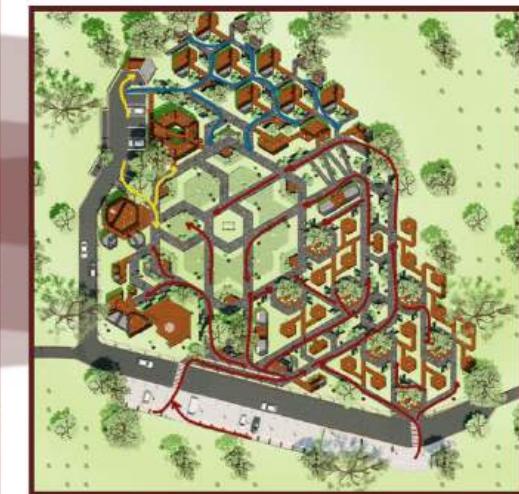

Sirkulasi

Sirkulasi untuk pengunjung dibuat menjadi sirkulasi yang lebih berpetualang dengan sirkulasi yang mengelilingi tapak namun masih memiliki batasan yang jelas dengan zona yang lainnya. Dan untuk sirkulasi pada tamu glamping dan pengelola dirancang dengan memberikan area parkir yang lebih dekat dengan zona yang ingin di tuju oleh pengelola dan tamu glamping.

- sirkulasi pengunjung
- sirkulasi tamu glamping
- sirkulasi pengelola



HASIL RANCANGAN TAPAK

Softscape

Tanaman Peneduh



Tanaman ketapang kencana dipakai sebagai tanaman peneduh karena selain memiliki bentuk tinggi dan ranting yang melebar, tanaman ini memiliki nuansa sejuk dan teduh.

Tanaman Penghijau



Tanaman cemara kipas dipakai sebagai tanaman penghijau karena memiliki bentuk yang unik dan juga memiliki nuansa menangkan.



Tanaman pakis boston dipakai sebagai tanaman penghijau karena memiliki nuansa segar dan dapat memberikan kesan sejuk.

Tanaman Pembatas dan Pencegah Erosi



Tanaman boxwood dipakai sebagai tanaman pembatas karena mudah dibentuk sebagai pembatas suatu area dan dijadikan sebagai tanaman pencegah erosi karena memiliki akar yang kuat dan tanaman ini mudah dibentuk menjadi dengan ketinggian yang diinginkan

Hardscape



Dinding Gabion

Dinding gabion dibuat untuk menahan tanah dari kelongsoran dan pada perancangan ini dinding gabion dibuat bentuk terasing untuk memberikan kekuatan yang lebih untuk menahan beban tanah.



Jalur Pejalan Kaki

Material batu alam dipilih sebagai material utama dari jalur pejalan kaki, karena selain mudah ditemukan dalam kawasan tapak material ini bisa didaur ulang, kokoh dan ramah lingkungan. Serta material ini juga selaras dengan candi yang juga masih memakai material batu alam.



Tempat Duduk



Kolam Batu



Fire Pit Place

Area fire pit place ini ditujukan untuk pengguna glamping yang ingin menikmati suasana alam malam hari.



HASIL RANCANGAN BENTUK DAN TAMPILAN



Atap

Bentuk atap dibuat pelana menyesuaikan bentuk atap masyarakat sekitar lalu diberikan sedikit penyesuaian dengan bentuk lantai.

Bentuk

Bentuk Panggung dipilih untuk menyikapi topografi tapak yang curam agar tidak banyak merubah bentuk tapak.

Bentuk dibuat menyesuaikan grid yang dibuat dalam merancang tata massa bangunan yang menyesuaikan orientasi tapak dan penempatan area terbuka .

Orientasi

Orientasi dari bangunan sendiri dibuat untuk mengoptimalkan penerimaan cahaya matahari dan aliran angin yang masuk kedalam bangunan.

Dan pada orientasi bangunan sendiri dibuat untuk menghadap ke arah best view yang ingin ditangkap.



Tampilan

Dengan adanya penambahan bentuk atap untuk menyesuaikan lantai, serta bentuk bangunan yang bersudut memberikan keunikan sendiri pada tampilan bangunan, serta material kayu yang digunakan memberikan suasana yang hangat pada bangunan.



HASIL RANCANGAN RUANG

RUANG TERBUKA



RUANG TERTUTUP






HASIL RANCANGAN STRUKTUR

up structure

Pada perancangan ini konstruksi kuda kuda kayu dengan penutup atap genteng tanah liat digunakan sebagai up structure utama pada seluruh bangunan karena material ini ramah lingkungan, kokoh dan mudah ditemukan.

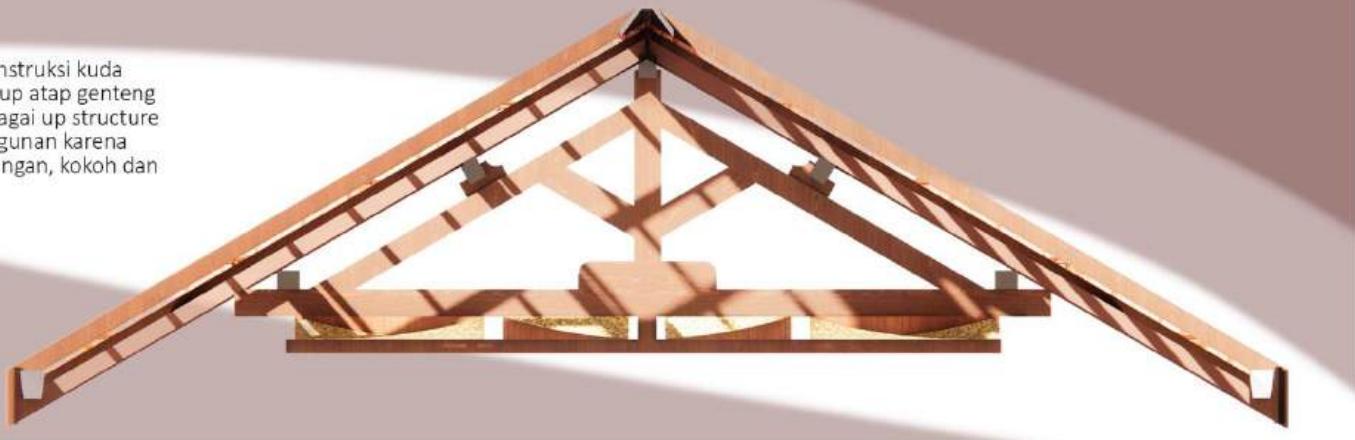

mid structure

Struktur kayu menjadi pilihan pada mid structure bangunan ini. Kolom, balok, lantai kayu dan dinding. Dan pada area basah ada pengguna lapisan cement board untuk melindungi kayu dari kontak langsung dengan air.




sub structure

Pondasi yang diterapkan pada bangunan ini merupakan individual footing dengan material beton bertulang dan menggunakan metal support foot untuk melindungi kontak langsung dengan pondasi yang dapat menghantarkan air.





HASIL RANCANGAN UTILITAS

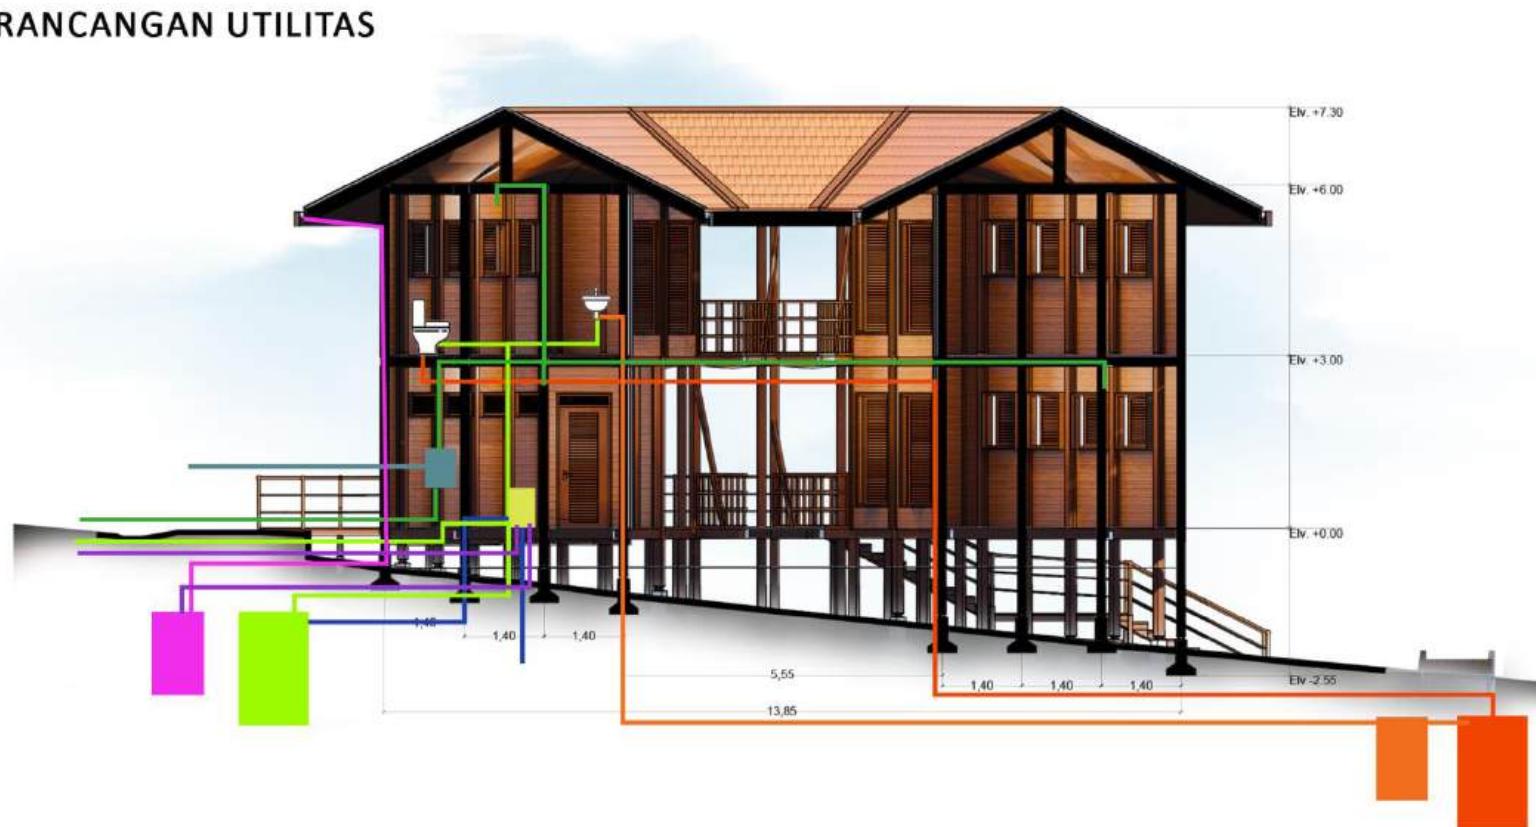

UTILITAS LISTRIK

Penggunaan sumber listrik yang bersumber dari pembangkit listrik negara.

KETERANGAN

- Distribution Board
- Aliran Listrik Dari Pembangkit Listrik Negara
- Aliran Listrik yang Ditrisbusikan Keseluruh Bangunan dan Kawasan



Penerapan solar panel sebagai sumber energi listrik pada lampu taman.

UTILITAS AIR BERSIH DAN AIR KOTOR

Air bersih dari perancangan ini mengambil dari sumber air tanah lalu di tampung pada tangki penampungan air yang nantinya akan ditrisbusikan keseluruh kawasan wisata. Lalu pada air kotor pada setiap bangunannya memiliki sumur resapan dan tanki septik tersendiri.

KETERANGAN

- Pompa Air
- Bak Penampungan Air
- Sumur Resapan
- Tangki Septik
- Aliran Air dari Sumber Air Tanah
- Aliran Air dari Tangki Air Menuju ke Seluruh Bangunan dan Kawasan
- Aliran Air Grey Water
- Aliran Air Black Water

UTILITAS AIR HUJAN

Pada Utilitas air hujan air yang turun dari atap dialirkan melalui talang dan pipa yang akan ditampung ke bak penampungan air hujan. Air yang telah ditampung nantinya akan digunakan untuk menyiram tanaman tanaman yang berada disekitar bangunan.

KETERANGAN

- Pompa Air
- Tangki Penampungan Air Hujan
- Aliran Air Hujan dari Atap Menuju Tangki Penampungan Air Hujan
- Aliran Air Hujan dari Tangki Penampungan Air Hujan yang Akan Disiramkan

Bab 5 - Penutup

Perancangan Kawasan Wisata Alam dan Budaya di Kompleks Candi Ganter, Desa Tulungrejo, Kabupaten Malang





Kesimpulan

Perancangan kawasan wisata alam dan budaya candi ganter dengan pendekatan *sustainable architecture*, sesuai dengan isu yang diambil yaitu alam, sosial dan ekonomi serta budaya. Isu alam diambil dari tapak yang berada di tengah tengah alam yang indah, perancangan ini tidak boleh lupa akan keseimbangan alam yang harus dijaga. Dan pada isu sosial dan ekonomi diambil dari perancangan objek wisata ini bisa menjadi wadah wadah kesejahteraan ekonomi bagi masyarakat Desa Tulungrejo dan pada budaya diambil dari sejarah dan budaya yang melekat pada tapak dan tujuan perancangan ini.

Dengan isu, pendekatan dan objek sendiri dibentuklah konsep senyum tenang dalam keberlanjutan yang mengoptimalkan pendekatan *sustainable architecture*, untuk membuat objek wisata yang dapat menjadi wadah ekonomi dan budaya bagi masyarakat Desa Tulungrejo. Dengan prinsip prinsipnya konsep ini membentuk perancangan bangunan massa banyak yang menggunakan grid yang dibentuk dari arah angin dan gerakan matahari. Lalu dari grid itu sendiri membentuk sirkulasi yang memiliki tema adventure yang memberikan pengalaman alam dan juga objek wisata yang lebih optimal. Dan dengan grid ini juga bangunan gangunan yang terbentuk memiliki keunikan bentuk tersendirinya.

Saran

Hasil perancangan ini memberikan kompleksitas tersendiri pada tahap pengkajian maupun perancangannya, sehingga dipelukan penelitian lebih lanjut dalam penerapan *sustainable architecture* pada hubungan antara perancangan dan masyarakat sekitar. Lalu pada perencanaan konstruksi bangunan pada tapak dengan kontur curam dapat dikaji lebih matang lagi dalam pemilihan material dan penerapan konstruksi bangunan sehingga ada penggunaan dan pemilihan material yang lebih bijaksana. Serta pada pengelolaan tapak dapat dikaji lebih mendalam pada pembuatan sirkulasi dan akses untuk melakukan perubahan pada tapak yang lebih bijak. Pada sirkulasi untuk pengguna disabilitas atau penggunaan ram dapat dibuat searah dan memiliki alur tidak terputus.

Daftar Pustaka

Perancangan Kawasan Wisata Alam dan Budaya di Kompleks Candi Ganter, Desa Tulungrejo, Kabupaten Malang




- [1] Teguh Wibowo interview. 2021. "Wawancara KKM-DR 2021/2022 Ngantang". Malang.
- [2] J. Eric Smart, Recreational Development Handbook. 1st ed. Washington, D.C :Urban Land Institute, 1981
- [3] Peraturan Menteri Pariwisata dan Ekonomi Kreatif Kepala Badan Pariwisata dan Ekonomi Kreatif Republik Indonesia Tentang Pedoman Pembangunan pariwisata Berkelanjutan, 09, 2021
- [4] Paola Sassi, Strategies for Sustainable Architecture. 1st ed. New york: Taylor & Francis, 2006.
- [5] Mudhofir Abdullah, "Konservasi lingkungan dalam perspektif ushul fiqh", Millah Edisi Khusus Desember 2010, 117-136 , Dec. 2010.
- [6] Ricky Achmad, Arief Setijawan and Hari Subagyo, "Kajian Kapasitas Maksimum Ruang Pariwisata Buatan Taman Rekreasi Selecta Kota Batu", Unpubl
- [7] Erns Neufert, Data Arsitek Jilid 1. 33rd ed. Jakarta: Erlangga, 1996.
- [8] NI Kadek Yuni Utami, "Glamping Sebagai Sebuah Perspektif Baru Dalam Akomodasi Berkemah", Jurnal Arsitektur Zonasi, vol 3, Nomor 3, 285-294, Oct. 2020.
- [9] Saipul, "Cottage and Resort di Kawasan Labuan Cermin", Unpubl
- [10] Joshep de Chaira and Jhon Callendar, Timesaver Standar for Building Types. 2nd ed. Singapore: Mc Graw-Hill, 1987.
- [11] Didin Syarifudin, "Pasar Tradisional dalam Perspektif Nilai Daya Tarik Wisata", Jurnal Manajemen Resort dan Leisure, Vol. 15, No. 1, April 2018
- [12] Istijabatul Aliyah, "Pemahaman Pasar Tradisional di Perkotaan", Cakra Wisata, Vol 18, Jilid 2, 2017
- [13] Azhar, Siti and Ratih, "The Impact of Market Relocation to Roadway and Sidewalk Functions", Jurnal Teknik Sipil & Perencanaan
- [14] Abdurahim, Anisah and Prihantono, "Kesesuaian Sarana Prasarana Utilitas dan Bangunan Pasar Sesuai SNI 8152-2015 Tentang Pasar Rakyat (Pada Pasar Tambun Selatan)" Menara: Jurnal Teknik Sipil, Vol 16, No 1, 2021
- [15] Walter T. Grondzik, Mechanical and Electrical Equipment for Buildings. 11th ed. Hoboken: John Wiley & Sons, Inc, 2010.
- [16] Peraturan Menteri Pekerjaan Umum dan Perumahan Rakyat Republik Indonesia Pedoman Teknis Penyelenggaraan Bangunan Gedung Cagar Budaya Yang Dilestarikan ,19 ,2021
- [17] Erns Neufert, Data Arsitek Jilid 2. 33rd ed. Jakarta: Erlangga, 2002.
- [18] Soka, Debora and Riyanto, "Analisis Kesesuaian Lahan Lanskap Candi Sumberawan Sebagai Objek Wisata Sejarah di Singosari Kabupaten Malang", Jurnal Arsitektur Lansekap, Vol. 7, No. 2, Oct 2021
- [19] Redhiana, Silfheni and Suyuthi, "Strategi Pengembangan Prasarana dan Sarana Objek Wisata Candi Padang Roco Kabupaten Dharmasraya", E-Journal Home Economic and Tourism, Vol 12, No 2, Mei 2016.
- [20] Supriyanta, "Rekayasa Arsitektur Berkelanjutan Berdasarkan Nilai- Nilai Keislaman", Seminar Nasional Sains dan Teknologi 2018, 1-7, Oct 2018.
- [21] Diana Ningrum and Fifi Damayanti, "Kajian Sistem Struktur dan Teknologi Hijau Pada Bangunan Publik", Seminar Nasional Infrastruktur Berkelanjutan 2019Era Revolusi Industri 4, 75-80, 2019.
- [22] Wanita Subiarda Abioso, "Peran teknologi informasi dan komunikasi menuju architectural Sustainability". Majalah Ilmiah UNIKOM, Vol.6, No. 2, 245-255.
- [23] Arif Rahman, "Al-Dauryat Al-Khams dalam masyarakat plural (Analisis Perbandingan Ulama tentang Makna Maslahat)", Unpublished
- [24] Mu'adil Faizin, "Urgensi Fiqih Lingkungan Dalam Perkembangan Fiqih Kontemporer Sebagai Instrumen Pendukung Lingkungan", NIZHAM, Vol. 05, No. 02, 145-155, July 2016
- [25] Desa Kemiren. (2016). Profil Desa Kemiren [Online]. Available:<https://kemiren.com/tentang-desa-kemiren/>
- [26] Lani Senjaya and Roni Gunawan, "Fasilitas Wisata Budaya Osing di Desa Kemiren Banyuwangi", JURNAL eDIMENSI ARSITEKTUR, vol. II, No. 1 , 343- 350 , 2014
- [27] Anne Quito. (2015, Marc 23). Bali's Bamboo Architecture is Sustainable-and Spectacular [Online]. Available : <https://qz.com/367284/spectacular-bamboo-architecture/>
- [28] Diego Hernández. (2015, Marc 23). Ananda House / IBUKU [Online]. Available : https://www.archdaily.com/883984/ananda-house-ibuku?ad_medium=gallery
- [29] Kemenparekraf. (2020). Kunjungi Pasar Papringan Ngadiprono, Menparekraf Berbelanja Dengan Uang "Pring" [Online]. Available : <https://pemasaranekraf.kemenparekraf.go.id/kunjungi-pasar-papringan-ngadipro-no-menparekraf-berbelanja-dengan-uang-pring/>
- [30] Singgih Susilo, Pasar Papringan, in Webinar Masterplan Desa Seri #3 "A-Z Pasar Papringan", 2020
- [31] Pedro Vada. (2018). Bamboo Amphitheater Space Structure / Bambutec Design [Online]. Available : https://www.archdaily.com/889335/bamboo-amphitheater-space-structure-bambutec-design?ad_source=search&ad_medium=projects_tab

Lampiran

Perancangan Kawasan Wisata Alam dan Budaya di Kompleks Candi Ganter, Desa Tulungrejo, Kabupaten Malang



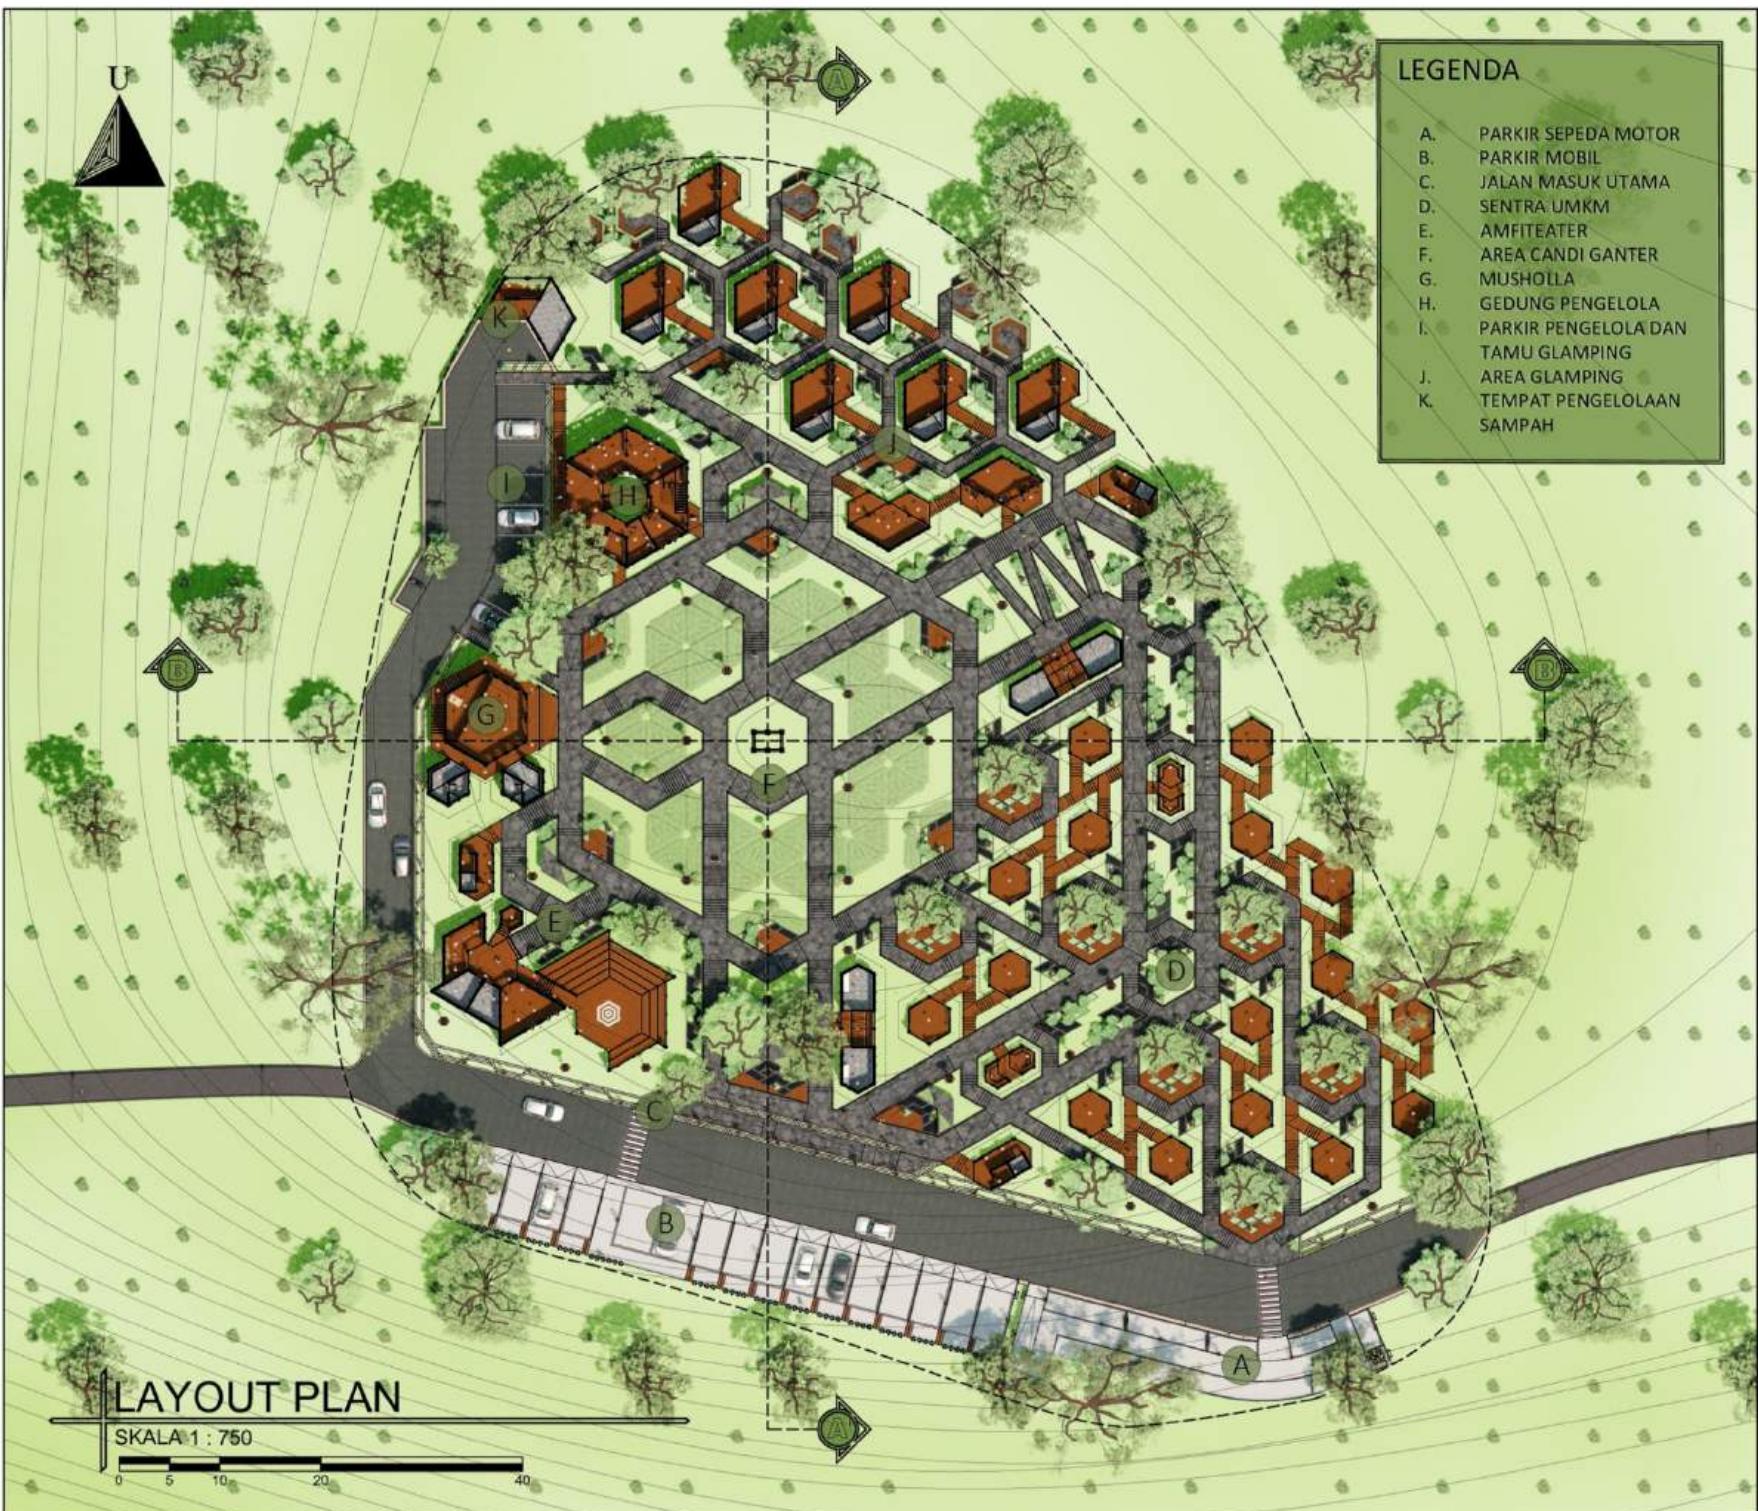

PRODI TEKNIK ARSITEKTUR
FAKULTAS SAINS DAN TEKNOLOGI
UIN MAULANA MALIK IBRAHIM
MALANG

JUDUL TUGAS AKHIR

PERANCANGAN KAWASAN WISATA
ALAM DAN BUDAYA DI KOMPLEKS
CANDI GANTER, DESA TULUNGREJO,
KABUPATEN MALANG

LOKASI PERANCANGAN

DESA TULUNGREJO, KECAMATAN
NGANTANG, KABUPATEN MALANG

MATA KULIAH

TUGAS AKHIR

NAMA

MUHAMMAD HAFIZ LUTFAN BASRI

NIM

19660046

DOSEN PEMBIMBING 1

DR. YULIA EKA PUTRIE, M.T

DOSEN PEMBIMBING 2

ACHMAD GAT GAUTAMA, M.T

JUDUL GAMBAR

LAYOUT PLAN

SKALA

1 : 750

NOMOR LEMBAR

1



PRODI TEKNIK ARSITEKTUR
FAKULTAS SAINS DAN TEKNOLOGI
UIN MAULANA MALIK IBRAHIM
MALANG

JUDUL TUGAS AKHIR

PERANCANGAN KAWASAN WISATA
ALAM DAN BUDAYA DI KOMPLEKS
CANDI GANTER, DESA TULUNGREJO,
KABUPATEN MALANG

LOKASI PERANCANGAN

DESA TULUNGREJO, KECAMATAN
NGANTANG, KABUPATEN MALANG

MATA KULIAH

TUGAS AKHIR

NAMA

MUHAMMAD HAFIZ LUTFAN BASRI

NIM

19660046

DOSEN PEMBIMBING 1

DR. YULIA EKA PUTRIE, M.T

DOSEN PEMBIMBING 2

ACHMAD GAT GAUTAMA, M.T

JUDUL GAMBAR

SITE PLAN

SKALA

1 : 750

NOMOR LEMBAR

2



PRODI TEKNIK ARSITEKTUR
FAKULTAS SAINS DAN TEKNOLOGI
UIN MAULANA MALIK IBRAHIM
MALANG

JUDUL TUGAS AKHIR

PERANCANGAN KAWASAN WISATA
ALAM DAN BUDAYA DI KOMPLEKS
CANDI GANTER, DESA TULUNGREJO,
KABUPATEN MALANG

LOKASI PERANCANGAN

DESA TULUNGREJO, KECAMATAN
NGANTANG, KABUPATEN MALANG

MATA KULIAH

TUGAS AKHIR

NAMA

MUHAMMAD HAFIZ LUTFAN BASRI

NIM

19660046

DOSEN PEMBIMBING 1

DR. YULIA EKA PUTRIE, M.T

DOSEN PEMBIMBING 2

ACHMAD GAT GAUTAMA, M.T

JUDUL GAMBAR


TAMPAK KAWASAN

SKALA

1 : 750

NOMOR LEMBAR

3

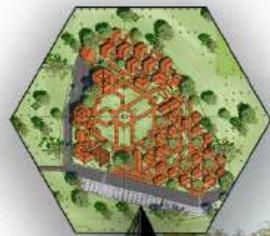

TAMPAK SELATAN KAWASAN

SKALA 1 : 750



TAMPAK TIMUR KAWASAN

SKALA 1 : 750





PRODI TEKNIK ARSITEKTUR
FAKULTAS SAINS DAN TEKNOLOGI
UIN MAULANA MALIK IBRAHIM
MALANG

JUDUL TUGAS AKHIR

PERANCANGAN KAWASAN WISATA
ALAM DAN BUDAYA DI KOMPLEKS
CANDI GANTER, DESA TULUNGREJO,
KABUPATEN MALANG

LOKASI PERANCANGAN

DESA TULUNGREJO, KECAMATAN
NGANTANG, KABUPATEN MALANG

MATA KULIAH

TUGAS AKHIR

NAMA

MUHAMMAD HAFIZ LUTFAN BASRI

NIM

19660046

DOSEN PEMBIMBING 1

DR. YULIA EKA PUTRIE, M.T

DOSEN PEMBIMBING 2

ACHMAD GAT GAUTAMA, M.T

JUDUL GAMBAR


TAMPAK KAWASAN

SKALA

1 : 750


NOMOR LEMBAR

4

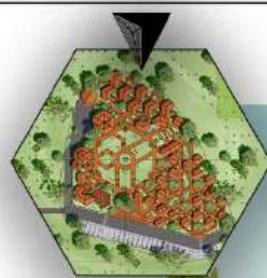

TAMPAK UTARA KAWASAN

SKALA 1 : 750

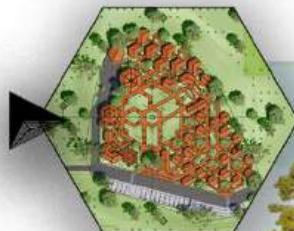

TAMPAK BARAT KAWASAN

SKALA 1 : 750





PRODI TEKNIK ARSITEKTUR
FAKULTAS SAINS DAN TEKNOLOGI
UIN MAULANA MALIK IBRAHIM
MALANG

JUDUL TUGAS AKHIR

PERANCANGAN KAWASAN WISATA
ALAM DAN BUDAYA DI KOMPLEKS
CANDI GANTER, DESA TULUNGREJO,
KABUPATEN MALANG

LOKASI PERANCANGAN

DESA TULUNGREJO, KECAMATAN
NGANTANG, KABUPATEN MALANG

MATA KULIAH

TUGAS AKHIR

NAMA

MUHAMMAD HAFIZ LUTFAN BASRI

NIM

19660046

DOSEN PEMBIMBING 1

DR. YULIA EKA PUTRIE, M.T

DOSEN PEMBIMBING 2

ACHMAD GAT GAUTAMA, M.T

JUDUL GAMBAR

POTONGAN KAWASAN

SKALA 1 : 750



B-B'

SKALA 1 : 750





PRODI TEKNIK ARSITEKTUR
FAKULTAS SAINS DAN TEKNOLOGI
UIN MAULANA MALIK IBRAHIM
MALANG

JUDUL TUGAS AKHIR

PERANCANGAN KAWASAN WISATA
ALAM DAN BUDAYA DI KOMPLEKS
CANDI GANTER, DESA TULUNGREJO,
KABUPATEN MALANG

LOKASI PERANCANGAN

DESA TULUNGREJO, KECAMATAN
NGANTANG, KABUPATEN MALANG

MATA KULIAH

TUGAS AKHIR

NAMA

MUHAMMAD HAFIZ LUTFAN BASRI

NIM

19660046

DOSEN PEMBIMBING 1

DR. YULIA EKA PUTRIE, M.T

DOSEN PEMBIMBING 2

ACHMAD GAT GAUTAMA, M.T

JUDUL GAMBAR

PERSPEKTIF KAWASAN

SKALA

NOMOR LEMBAR

6



PERSPEKTIF KAWASAN 1



PERSPEKTIF KAWASAN 2



PRODI TEKNIK ARSITEKTUR
FAKULTAS SAINS DAN TEKNOLOGI
UIN MAULANA MALIK IBRAHIM
MALANG

JUDUL TUGAS AKHIR

PERANCANGAN KAWASAN WISATA
ALAM DAN BUDAYA DI KOMPLEKS
CANDI GANTER, DESA TULUNGREJO,
KABUPATEN MALANG

LOKASI PERANCANGAN

DESA TULUNGREJO, KECAMATAN
NGANTANG, KABUPATEN MALANG

MATA KULIAH

TUGAS AKHIR

NAMA

MUHAMMAD HAFIZ LUTFAN BASRI

NIM

19660046

DOSEN PEMBIMBING 1

DR. YULIA EKA PUTRIE, M.T

DOSEN PEMBIMBING 2

ACHMAD GAT GAUTAMA, M.T

JUDUL GAMBAR


DENAH GALERI

SKALA

1 : 100

NOMOR LEMBAR

7

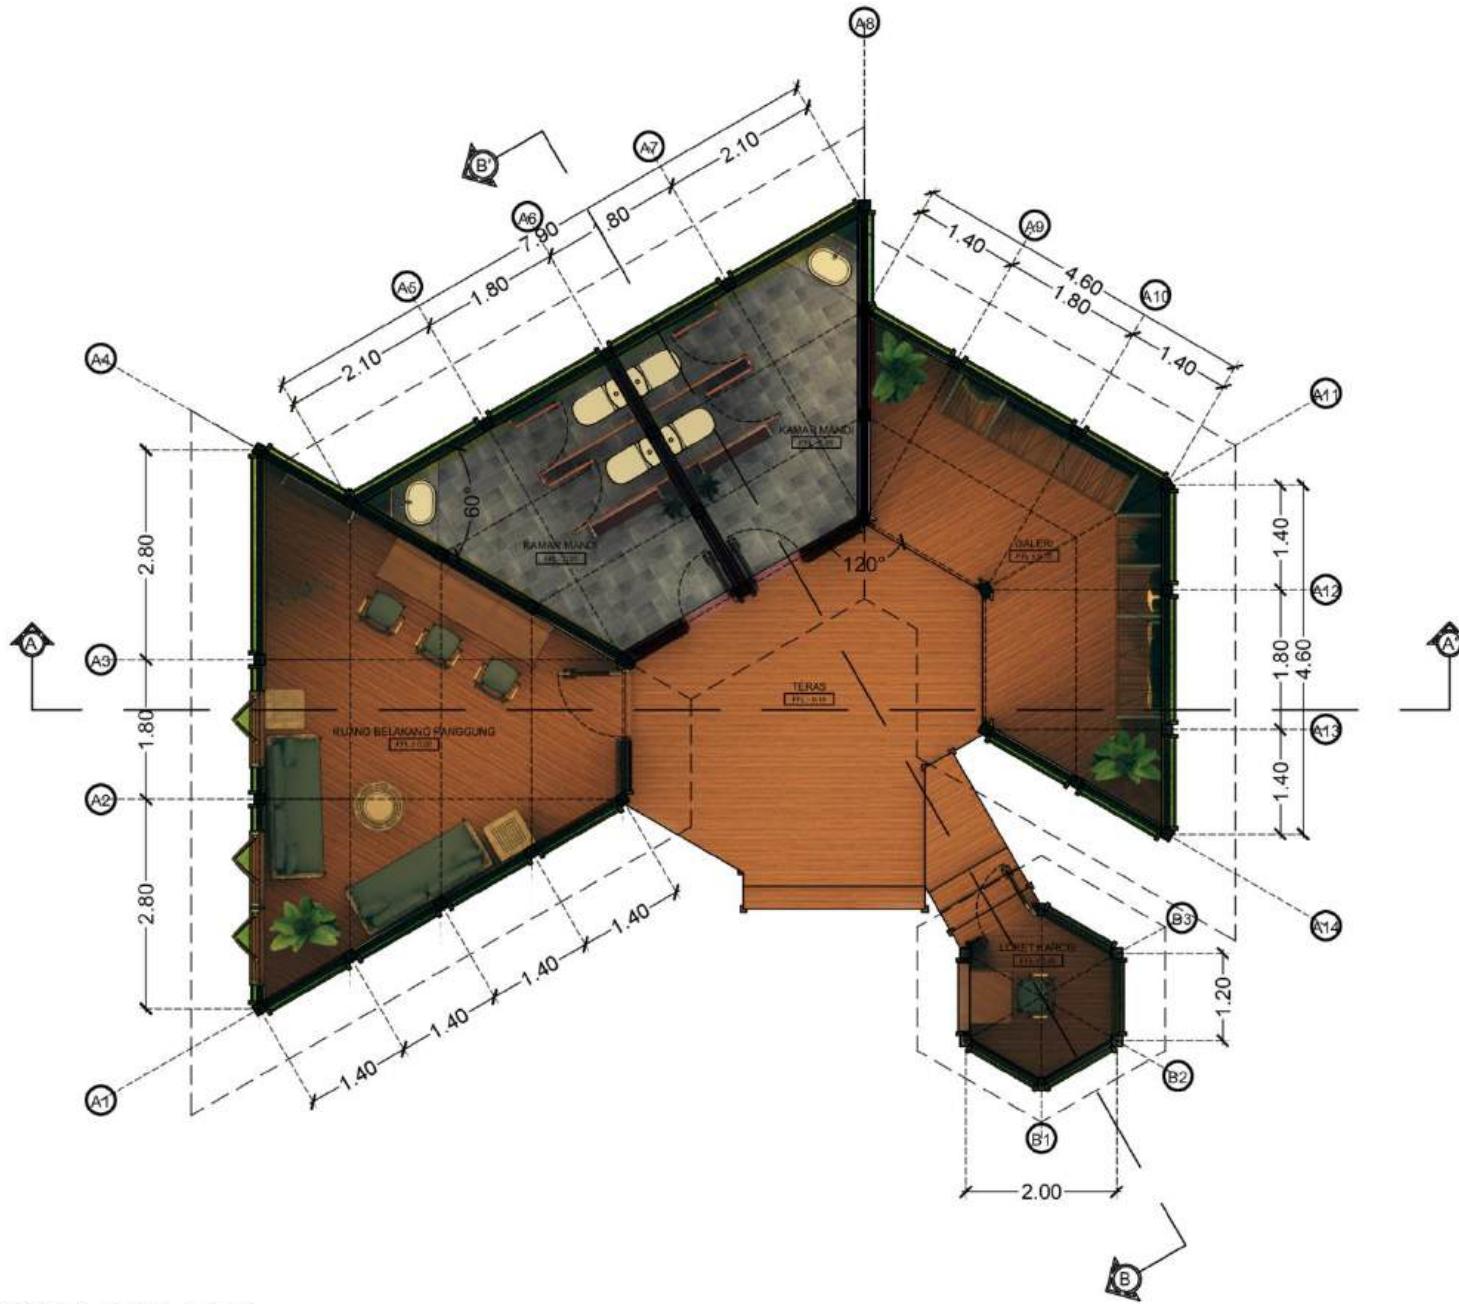

DENAH GALERI

SKALA 1 : 100



PRODI TEKNIK ARSITEKTUR
FAKULTAS SAINS DAN TEKNOLOGI
UIN MAULANA MALIK IBRAHIM
MALANG

JUDUL TUGAS AKHIR

PERANCANGAN KAWASAN WISATA
ALAM DAN BUDAYA DI KOMPLEKS
CANDI GANTER, DESA TULUNGREJO,
KABUPATEN MALANG

LOKASI PERANCANGAN

DESA TULUNGREJO, KECAMATAN
NGANTANG, KABUPATEN MALANG

MATA KULIAH

TUGAS AKHIR

NAMA

MUHAMMAD HAFIZ LUTFAN BASRI

NIM

19660046

DOSEN PEMBIMBING 1

DR. YULIA EKA PUTRIE, M.T

DOSEN PEMBIMBING 2

ACHMAD GAT GAUTAMA, M.T

JUDUL GAMBAR

TAMPAK GALERI

SKALA

1 : 100

NOMOR LEMBAR

8



TAMPAK DEPAN GALERI

SKALA 1 : 100



TAMPAK SAMPING KIRI GALERI

SKALA 1 : 100



PRODI TEKNIK ARSITEKTUR
FAKULTAS SAINS DAN TEKNOLOGI
UIN MAULANA MALIK IBRAHIM
MALANG

JUDUL TUGAS AKHIR

PERANCANGAN KAWASAN WISATA
ALAM DAN BUDAYA DI KOMPLEKS
CANDI GANTER, DESA TULUNGREJO,
KABUPATEN MALANG

LOKASI PERANCANGAN

DESA TULUNGREJO, KECAMATAN
NGANTANG, KABUPATEN MALANG

MATA KULIAH

TUGAS AKHIR

NAMA

MUHAMMAD HAFIZ LUTFAN BASRI

NIM

19660046

DOSEN PEMBIMBING 1

DR. YULIA EKA PUTRIE, M.T

DOSEN PEMBIMBING 2

ACHMAD GAT GAUTAMA, M.T

JUDUL GAMBAR

POTONGAN GALERI

SKALA

1 : 100

NOMOR LEMBAR

9



POTONGAN AA' GALERI

SKALA 1 : 100



PRODI TEKNIK ARSITEKTUR
FAKULTAS SAINS DAN TEKNOLOGI
UIN MAULANA MALIK IBRAHIM
MALANG

JUDUL TUGAS AKHIR

PERANCANGAN KAWASAN WISATA
ALAM DAN BUDAYA DI KOMPLEKS
CANDI GANTER, DESA TULUNGREJO,
KABUPATEN MALANG

LOKASI PERANCANGAN

DESA TULUNGREJO, KECAMATAN
NGANTANG, KABUPATEN MALANG

MATA KULIAH

TUGAS AKHIR

NAMA

MUHAMMAD HAFIZ LUTFAN BASRI

NIM

19660046

DOSEN PEMBIMBING 1

DR. YULIA EKA PUTRIE, M.T

DOSEN PEMBIMBING 2

ACHMAD GAT GAUTAMA, M.T

JUDUL GAMBAR

POTONGAN GALERI

SKALA

1 : 100

NOMOR LEMBAR

10



POTONGAN BB' GALERI

SKALA 1 : 100



PRODI TEKNIK ARSITEKTUR
FAKULTAS SAINS DAN TEKNOLOGI
UIN MAULANA MALIK IBRAHIM
MALANG

JUDUL TUGAS AKHIR

PERANCANGAN KAWASAN WISATA
ALAM DAN BUDAYA DI KOMPLEKS
CANDI GANTER, DESA TULUNGREJO,
KABUPATEN MALANG

LOKASI PERANCANGAN

DESA TULUNGREJO, KECAMATAN
NGANTANG, KABUPATEN MALANG

MATA KULIAH

TUGAS AKHIR

NAMA

MUHAMMAD HAFIZ LUTFAN BASRI

NIM

19660046

DOSEN PEMBIMBING 1

DR. YULIA EKA PUTRIE, M.T

DOSEN PEMBIMBING 2

ACHMAD GAT GAUTAMA, M.T

JUDUL GAMBAR

P. EKSTERIOR GALERI

SKALA


-

NOMOR LEMBAR

11



PERSPEKTIF EKSTERIOR GALERI 1

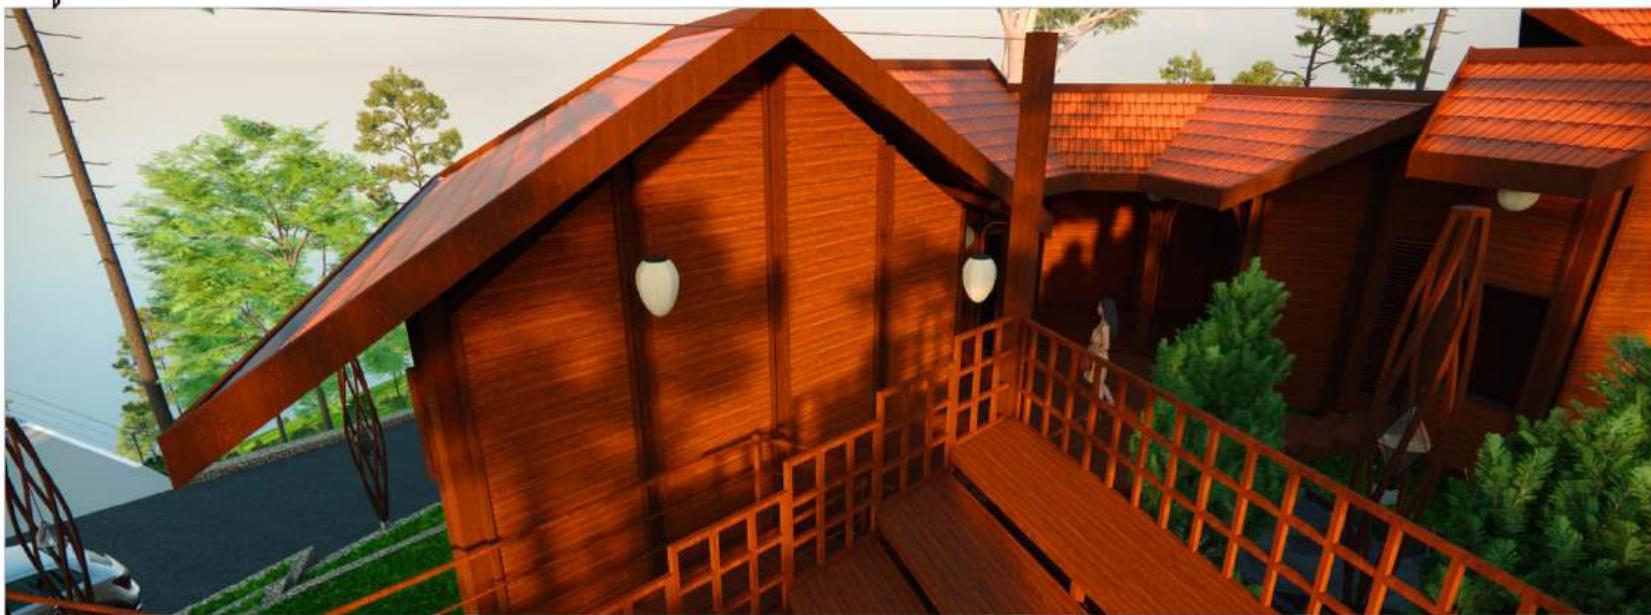

PERSPEKTIF EKSTERIOR GALERI 2



PRODI TEKNIK ARSITEKTUR
FAKULTAS SAINS DAN TEKNOLOGI
UIN MAULANA MALIK IBRAHIM
MALANG

JUDUL TUGAS AKHIR

PERANCANGAN KAWASAN WISATA
ALAM DAN BUDAYA DI KOMPLEKS
CANDI GANTER, DESA TULUNGREJO,
KABUPATEN MALANG

LOKASI PERANCANGAN

DESA TULUNGREJO, KECAMATAN
NGANTANG, KABUPATEN MALANG

MATA KULIAH

TUGAS AKHIR

NAMA

MUHAMMAD HAFIZ LUTFAN BASRI

NIM

19660046

DOSEN PEMBIMBING 1

DR. YULIA EKA PUTRIE, M.T

DOSEN PEMBIMBING 2

ACHMAD GAT GAUTAMA, M.T

JUDUL GAMBAR

P. INTERIOR GALERI

SKALA

-

NOMOR LEMBAR

12



PERSPEKTIF INTERIOR RUANG BELAKANG PANGGUNG



PERSPEKTIF INTERIOR GALERI



PRODI TEKNIK ARSITEKTUR
FAKULTAS SAINS DAN TEKNOLOGI
UIN MAULANA MALIK IBRAHIM
MALANG

JUDUL TUGAS AKHIR

PERANCANGAN KAWASAN WISATA ALAM DAN BUDAYA DI KOMPLEKS CANDI GANTER, DESA TULLUNGREJO, KABUPATEN MALANG

LOKASI PERANCANGAN

DESA TULUNGREJO, KECAMATAN NGANTANG, KABUPATEN MALANG

MATA KULIAH

TUGAS AKHIR

NAMA

MUHAMMAD HAFIZ LUTFAN BASRI

NIM

19660046

DOSEN PEMBIMBING 1

DR. YULIA EKA PUTRIE, M.T

DOSEN PEMBIMBING 2

ACHMAD GAT GAUTAMA, M.T


JUDUL GAMBAR

DENAH AMFITEATER

SKALA

1 : 100

NOMOR LEMBAR

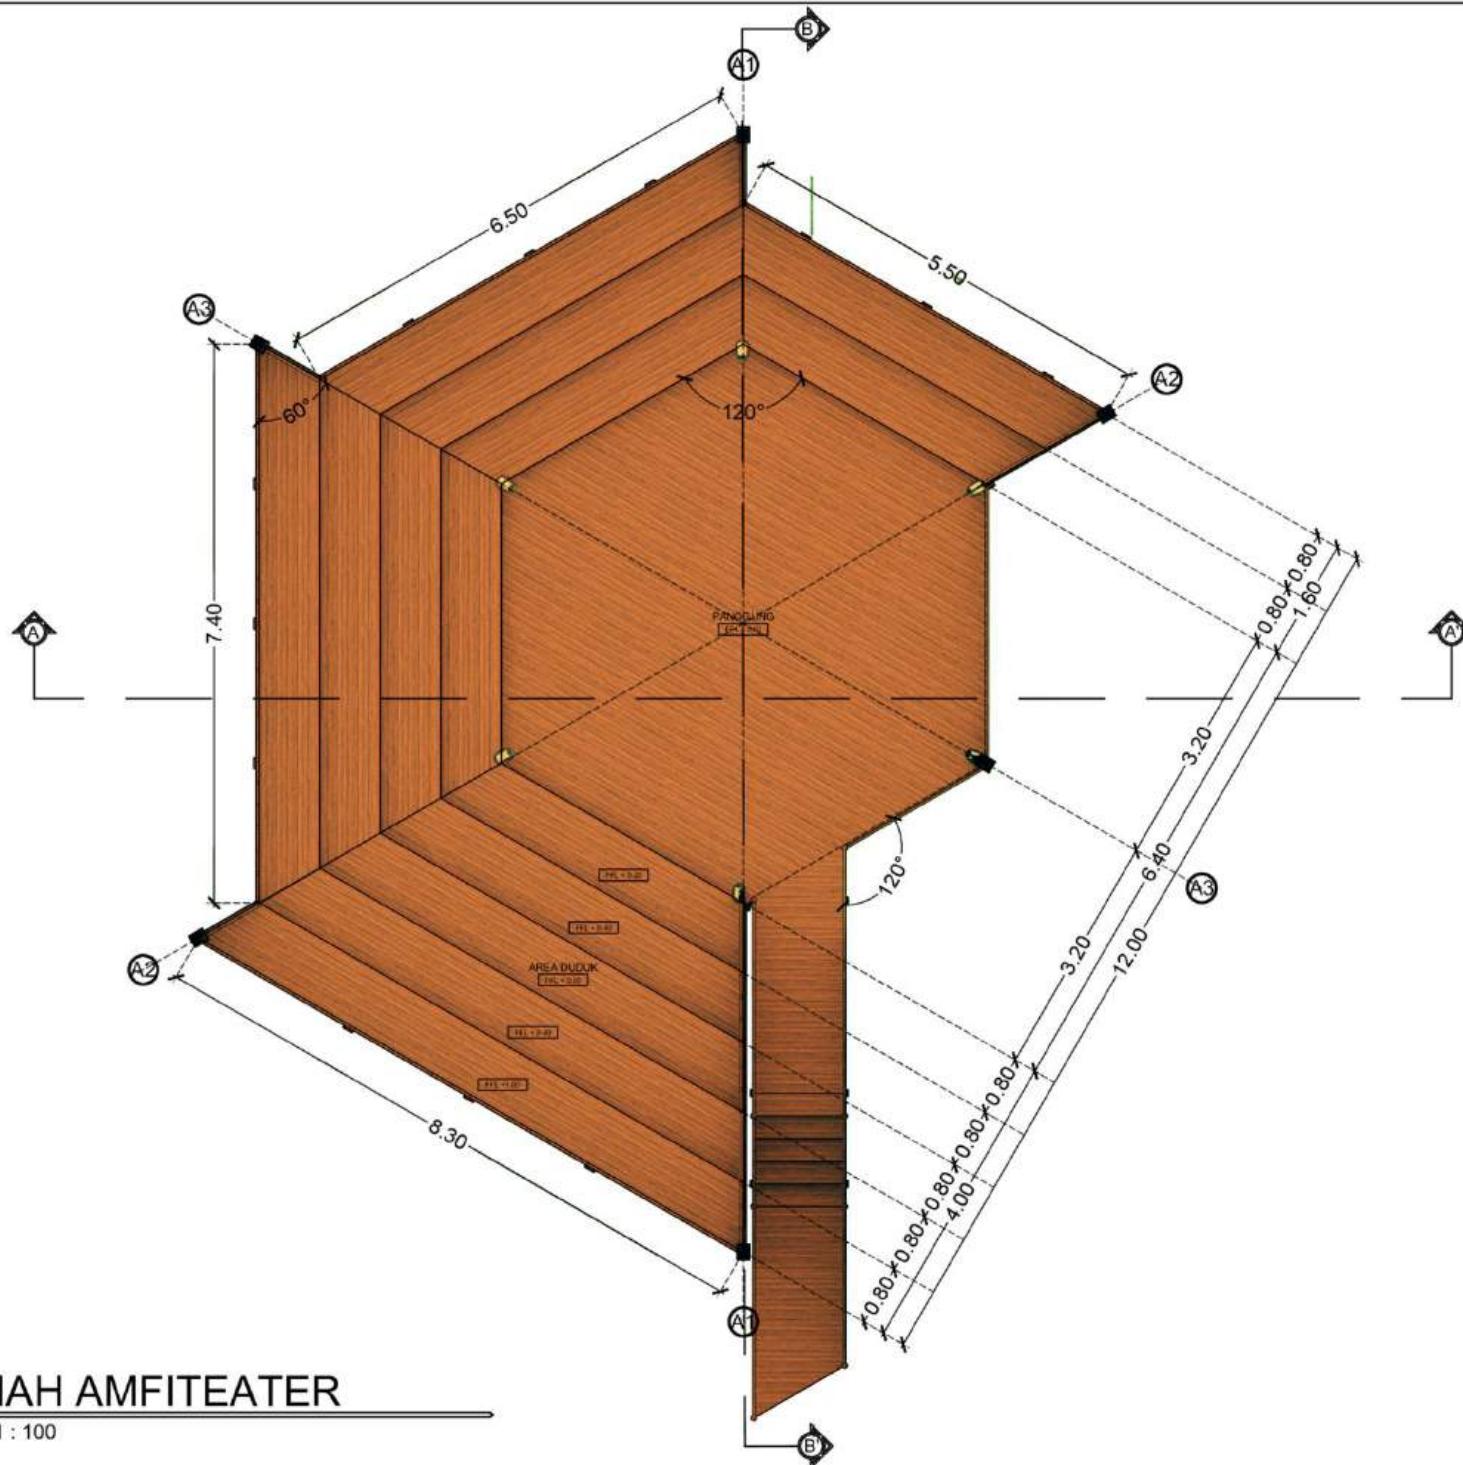

DENAH AMFITEATER
SKALA 1 : 100



PRODI TEKNIK ARSITEKTUR
FAKULTAS SAINS DAN TEKNOLOGI
UIN MAULANA MALIK IBRAHIM
MALANG

JUDUL TUGAS AKHIR

PERANCANGAN KAWASAN WISATA
ALAM DAN BUDAYA DI KOMPLEKS
CANDI GANTER, DESA TULUNGREJO,
KABUPATEN MALANG

LOKASI PERANCANGAN

DESA TULUNGREJO, KECAMATAN
NGANTANG, KABUPATEN MALANG

MATA KULIAH

TUGAS AKHIR

NAMA

MUHAMMAD HAFIZ LUTFAN BASRI

NIM

19660046

DOSEN PEMBIMBING 1

DR. YULIA EKA PUTRIE, M.T

DOSEN PEMBIMBING 2

ACHMAD GAT GAUTAMA, M.T

JUDUL GAMBAR

TAMPAK AMFITEATER

SKALA

1 : 100


NOMOR LEMBAR

14



TAMPAK DEPAN AMFITEATER

SKALA 1 : 100

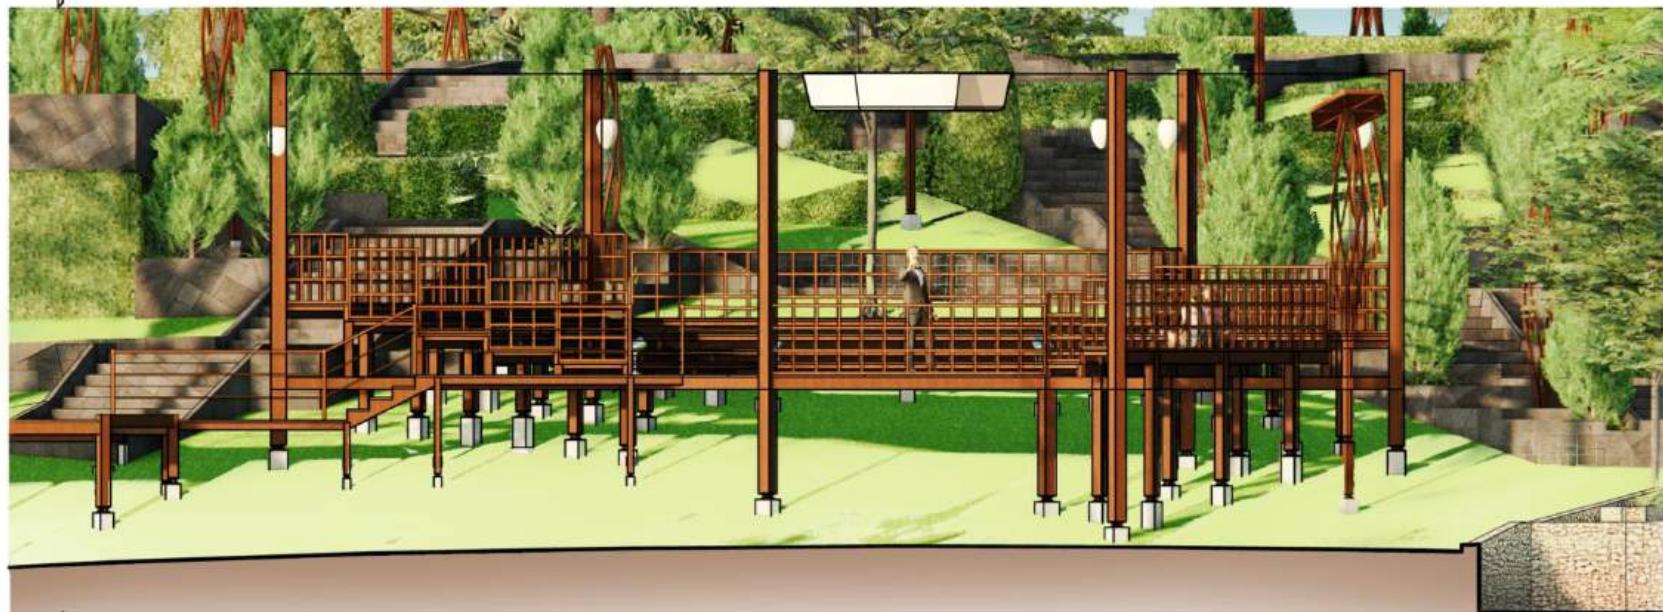

TAMPAK SAMPING KANAN AMFITEATER

SKALA 1 : 100



PRODI TEKNIK ARSITEKTUR
FAKULTAS SAINS DAN TEKNOLOGI
UIN MAULANA MALIK IBRAHIM
MALANG

JUDUL TUGAS AKHIR

PERANCANGAN KAWASAN WISATA
ALAM DAN BUDAYA DI KOMPLEKS
CANDI GANTER, DESA TULUNGREJO,
KABUPATEN MALANG

LOKASI PERANCANGAN

DESA TULUNGREJO, KECAMATAN
NGANTANG, KABUPATEN MALANG

MATA KULIAH

TUGAS AKHIR

NAMA

MUHAMMAD HAFIZ LUTFAN BASRI

NIM

19660046

DOSEN PEMBIMBING 1

DR. YULIA EKA PUTRIE, M.T

DOSEN PEMBIMBING 2

ACHMAD GAT GAUTAMA, M.T

JUDUL GAMBAR


POTONGAN AMFITEATER

SKALA

1 : 100

NOMOR LEMBAR

15

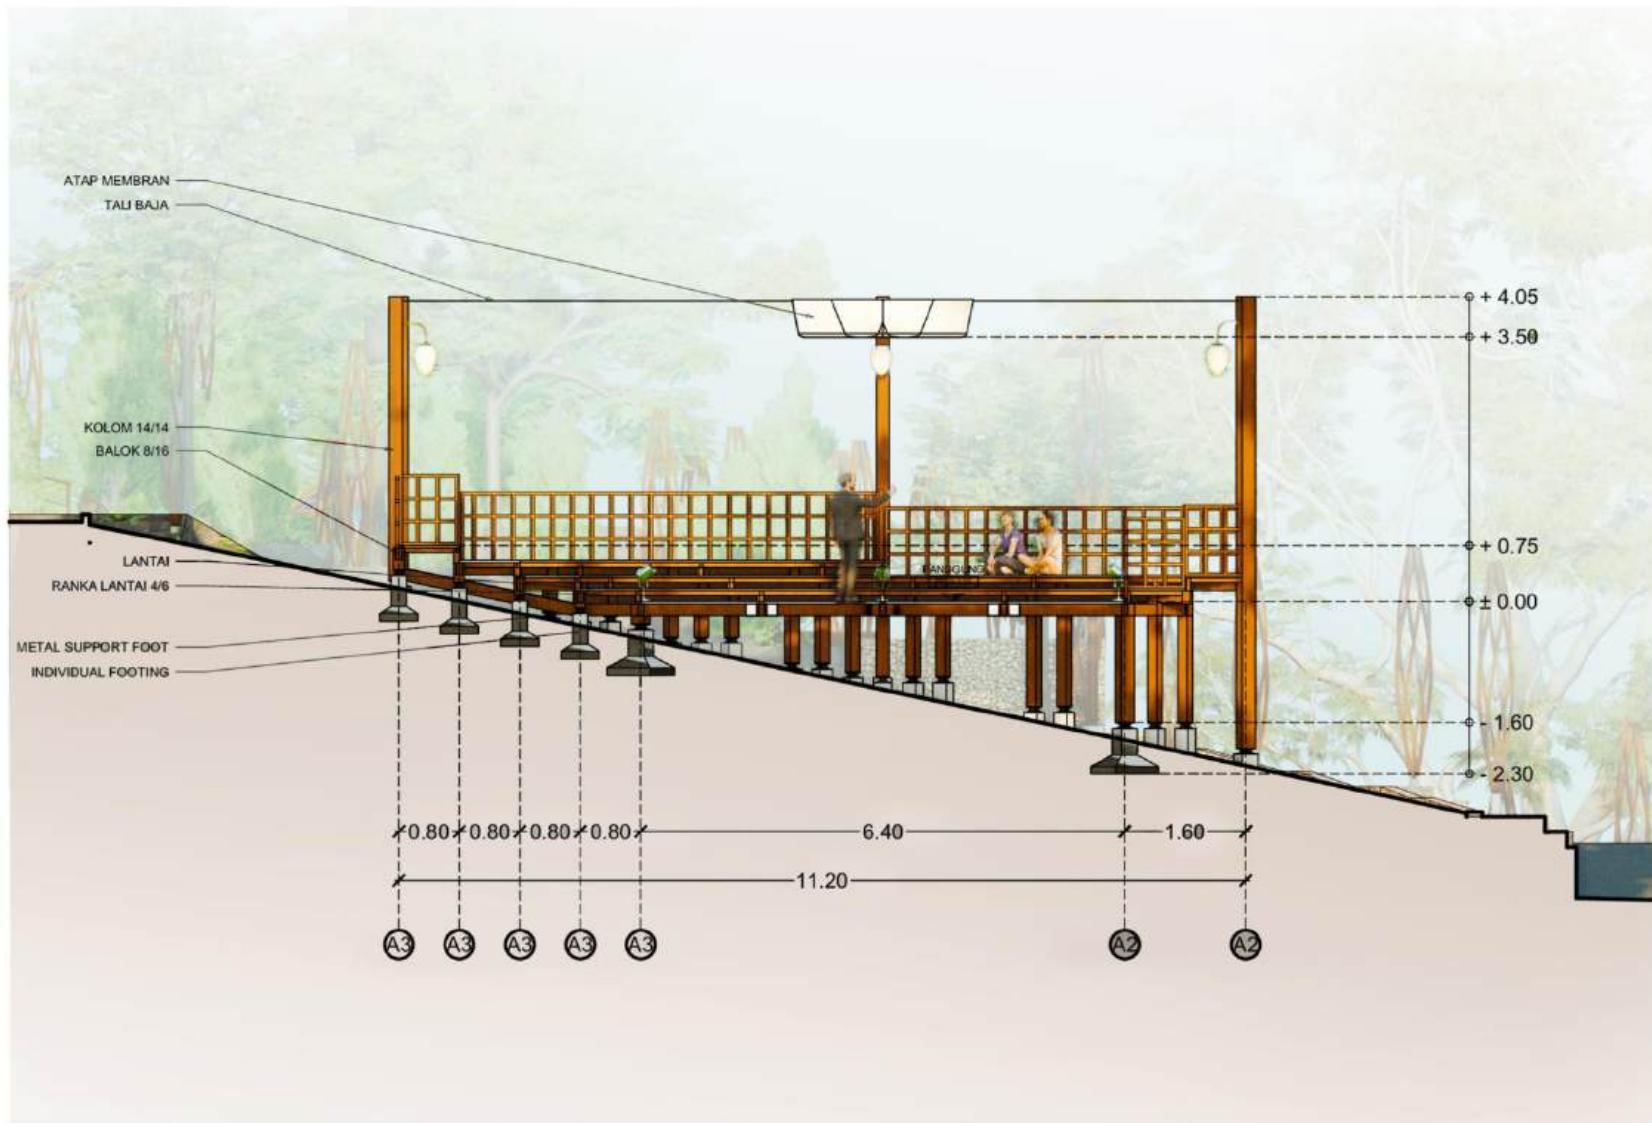

POTONGAN AA' AMFITEATER

SKALA 1 : 100



PRODI TEKNIK ARSITEKTUR
FAKULTAS SAINS DAN TEKNOLOGI
UIN MAULANA MALIK IBRAHIM
MALANG

JUDUL TUGAS AKHIR

PERANCANGAN KAWASAN WISATA
ALAM DAN BUDAYA DI KOMPLEKS
CANDI GANTER, DESA TULUNGREJO,
KABUPATEN MALANG

LOKASI PERANCANGAN

DESA TULUNGREJO, KECAMATAN
NGANTANG, KABUPATEN MALANG

MATA KULIAH

TUGAS AKHIR

NAMA

MUHAMMAD HAFIZ LUTFAN BASRI

NIM

19660046

DOSEN PEMBIMBING 1

DR. YULIA EKA PUTRIE, M.T

DOSEN PEMBIMBING 2

ACHMAD GAT GAUTAMA, M.T

JUDUL GAMBAR


POTONGAN AMFITEATER

SKALA

1 : 100

NOMOR LEMBAR

16

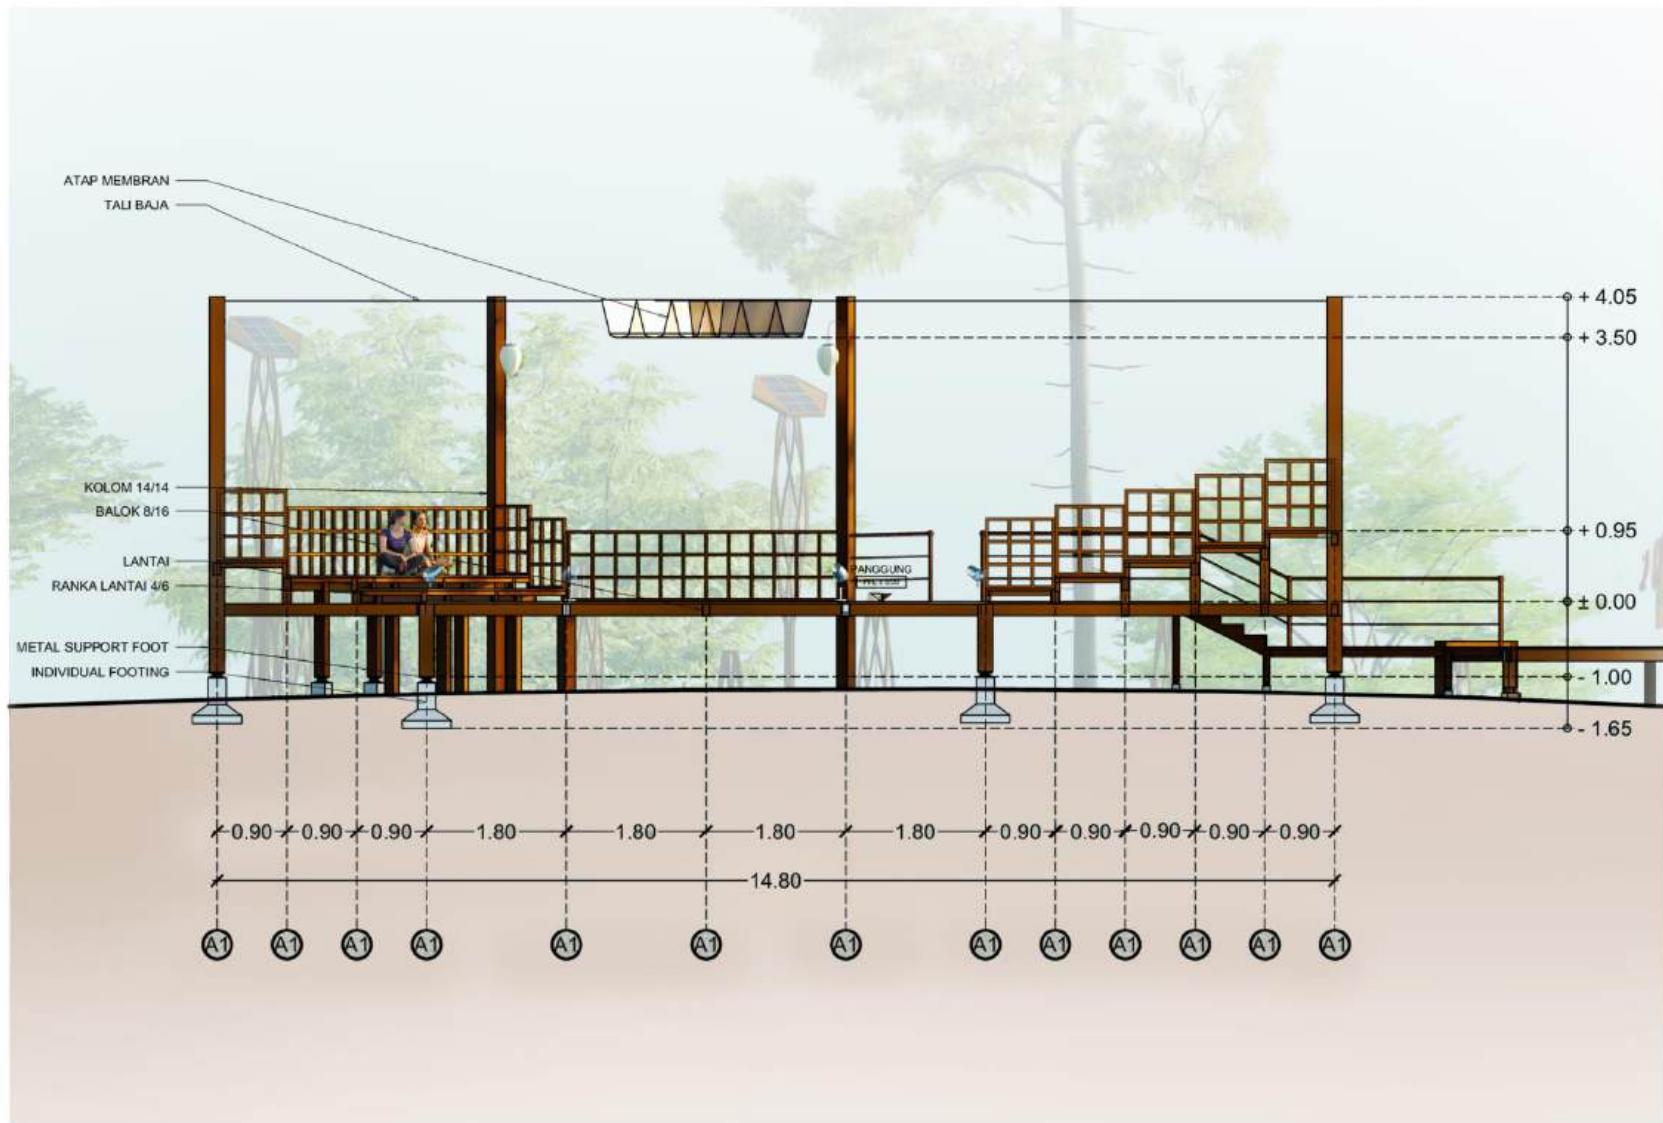

POTONGAN BB' AMFITEATER

SKALA 1 : 100



PRODI TEKNIK ARSITEKTUR
FAKULTAS SAINS DAN TEKNOLOGI
UIN MAULANA MALIK IBRAHIM
MALANG

JUDUL TUGAS AKHIR

PERANCANGAN KAWASAN WISATA
ALAM DAN BUDAYA DI KOMPLEKS
CANDI GANTER, DESA TULUNGREJO,
KABUPATEN MALANG

LOKASI PERANCANGAN

DESA TULUNGREJO, KECAMATAN
NGANTANG, KABUPATEN MALANG

MATA KULIAH

TUGAS AKHIR

NAMA

MUHAMMAD HAFIZ LUTFAN BASRI

NIM

19660046

DOSEN PEMBIMBING 1

DR. YULIA EKA PUTRIE, M.T

DOSEN PEMBIMBING 2

ACHMAD GAT GAUTAMA, M.T

JUDUL GAMBAR

P. EKSTERIOR AMFITEATER

SKALA

NOMOR LEMBAR

17



PERSPEKTIF EKSTERIOR AMFITEATER 1



PERSPEKTIF EKSTERIOR AMFITEATER 2



PRODI TEKNIK ARSITEKTUR
FAKULTAS SAINS DAN TEKNOLOGI
UIN MAULANA MALIK IBRAHIM
MALANG

JUDUL TUGAS AKHIR

PERANCANGAN KAWASAN WISATA
ALAM DAN BUDAYA DI KOMPLEKS
CANDI GANTER, DESA TULUNGREJO,
KABUPATEN MALANG

LOKASI PERANCANGAN

DESA TULUNGREJO, KECAMATAN
NGANTANG, KABUPATEN MALANG

MATA KULIAH

TUGAS AKHIR

NAMA

MUHAMMAD HAFIZ LUTFAN BASRI

NIM

19660046

DOSEN PEMBIMBING 1

DR. YULIA EKA PUTRIE, M.T

DOSEN PEMBIMBING 2

ACHMAD GAT GAUTAMA, M.T

JUDUL GAMBAR

PERSPEKTIF RUANG AMFITEATER

SKALA

-

NOMOR LEMBAR

18



PERSPEKTIF AREA DUDUK AMFITEATER



PRODI TEKNIK ARSITEKTUR
FAKULTAS SAINS DAN TEKNOLOGI
UIN MAULANA MALIK IBRAHIM
MALANG

JUDUL TUGAS AKHIR

PERANCANGAN KAWASAN WISATA
ALAM DAN BUDAYA DI KOMPLEKS
CANDI GANTER, DESA TULUNGREJO,
KABUPATEN MALANG

LOKASI PERANCANGAN

DESA TULUNGREJO, KECAMATAN
NGANTANG, KABUPATEN MALANG

MATA KULIAH

TUGAS AKHIR

NAMA

MUHAMMAD HAFIZ LUTFAN BASRI

NIM

19660046

DOSEN PEMBIMBING 1

DR. YULIA EKA PUTRIE, M.T

DOSEN PEMBIMBING 2

ACHMAD GAT GAUTAMA, M.T

JUDUL GAMBAR


DENAH GAZEBO

SKALA

1 : 50

NOMOR LEMBAR

19

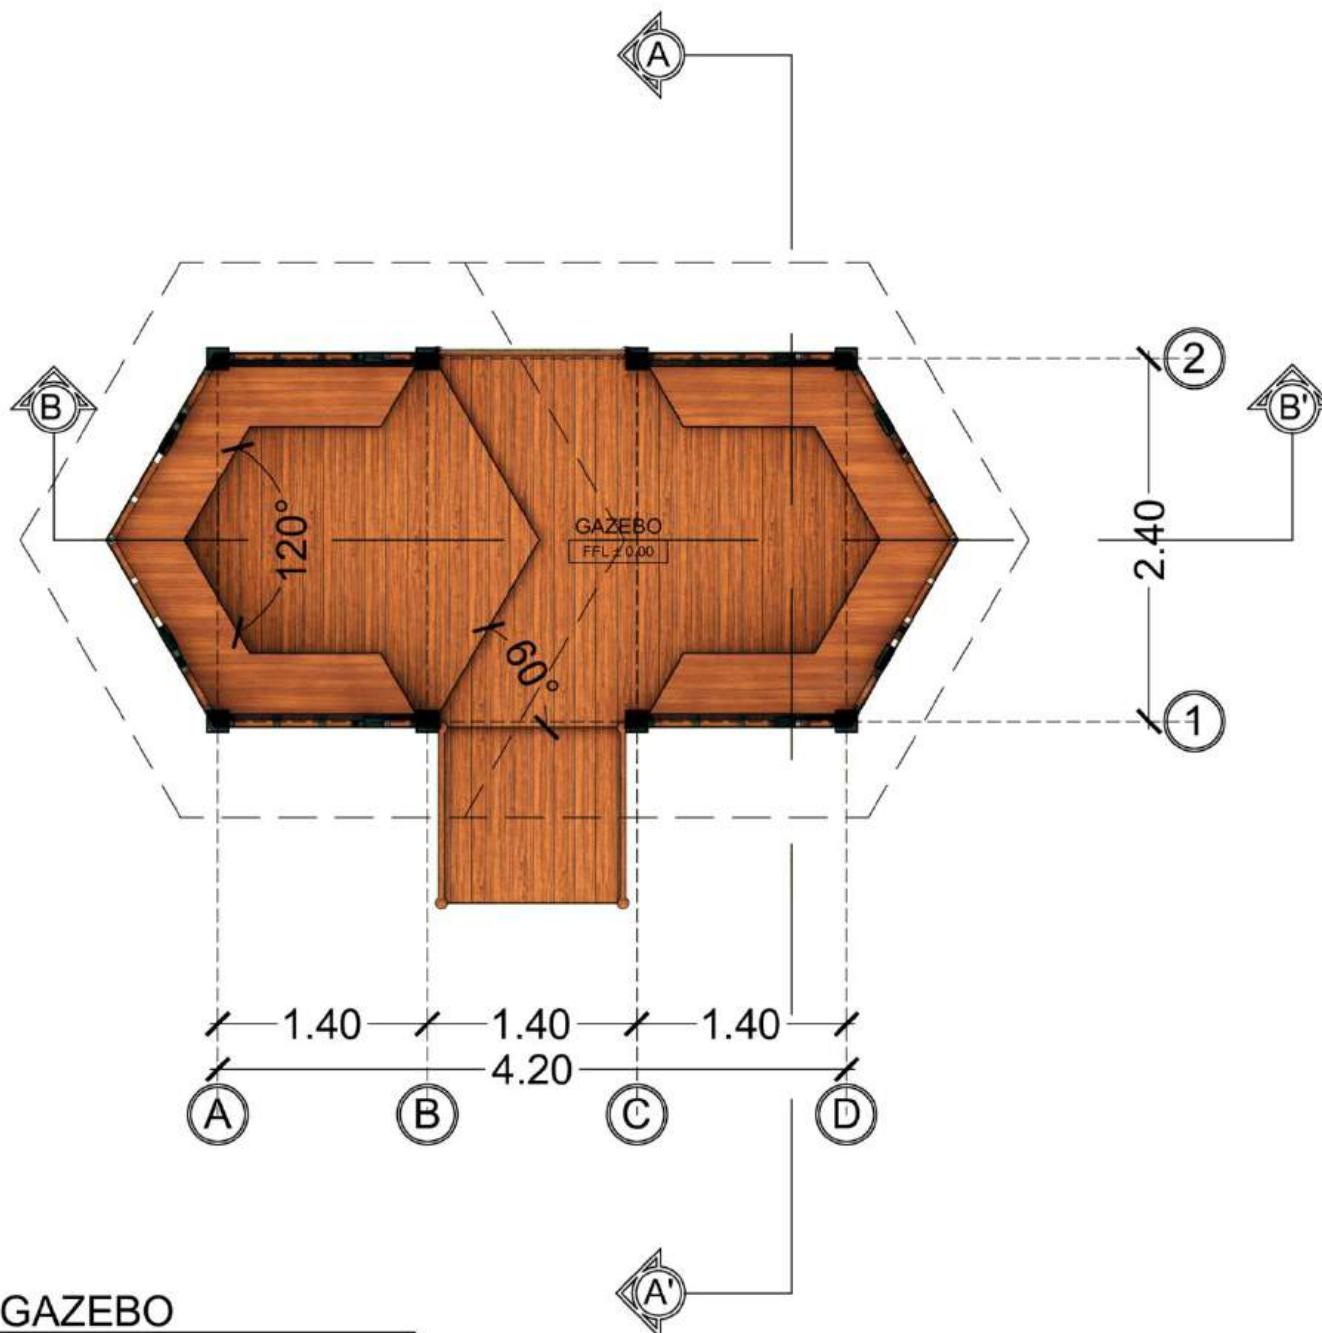

DENAH GAZEBO

SKALA 1 : 50



PRODI TEKNIK ARSITEKTUR
FAKULTAS SAINS DAN TEKNOLOGI
UIN MAULANA MALIK IBRAHIM
MALANG

JUDUL TUGAS AKHIR

PERANCANGAN KAWASAN WISATA
ALAM DAN BUDAYA DI KOMPLEKS
CANDI GANTER, DESA TULUNGREJO,
KABUPATEN MALANG

LOKASI PERANCANGAN

DESA TULUNGREJO, KECAMATAN
NGANTANG, KABUPATEN MALANG

MATA KULIAH

TUGAS AKHIR

NAMA

MUHAMMAD HAFIZ LUTFAN BASRI

NIM

19660046

DOSEN PEMBIMBING 1

DR. YULIA EKA PUTRIE, M.T

DOSEN PEMBIMBING 2

ACHMAD GAT GAUTAMA, M.T

JUDUL GAMBAR

TAMPAK GAZEBO

SKALA

1 : 75

NOMOR LEMBAR

20



TAMPAK DEPAN GAZEBO

SKALA 1 : 75



TAMPAK SAMPING KIRI GAZEBO

SKALA 1 : 75



PRODI TEKNIK ARSITEKTUR
FAKULTAS SAINS DAN TEKNOLOGI
UIN MAULANA MALIK IBRAHIM
MALANG

JUDUL TUGAS AKHIR

PERANCANGAN KAWASAN WISATA
ALAM DAN BUDAYA DI KOMPLEKS
CANDI GANTER, DESA TULUNGREJO,
KABUPATEN MALANG

LOKASI PERANCANGAN

DESA TULUNGREJO, KECAMATAN
NGANTANG, KABUPATEN MALANG

MATA KULIAH

TUGAS AKHIR

NAMA

MUHAMMAD HAFIZ LUTFAN BASRI

NIM

19660046

DOSEN PEMBIMBING 1

DR. YULIA EKA PUTRIE, M.T

DOSEN PEMBIMBING 2

ACHMAD GAT GAUTAMA, M.T

JUDUL GAMBAR


POTONGAN GAZEBO

SKALA

1 : 75

NOMOR LEMBAR

21

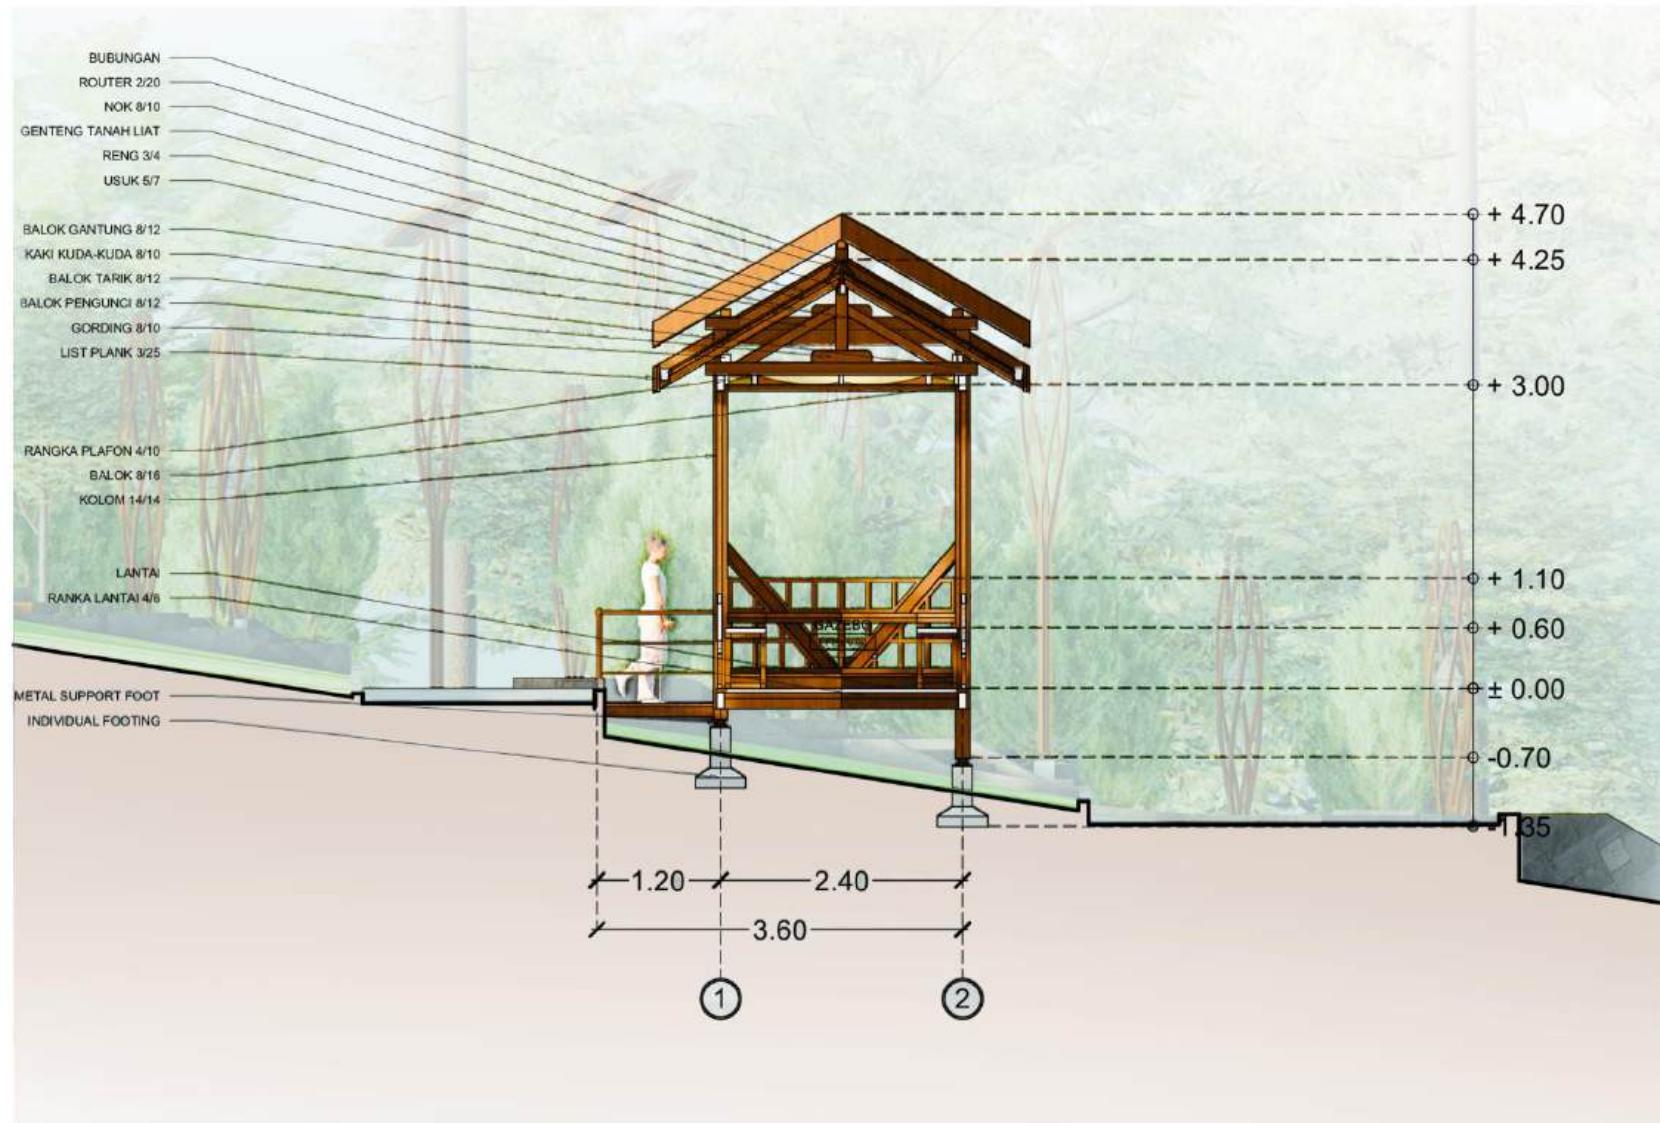

POTONGAN AA' GAZEBO

SKALA 1 : 75



PRODI TEKNIK ARSITEKTUR
FAKULTAS SAINS DAN TEKNOLOGI
UIN MAULANA MALIK IBRAHIM
MALANG

JUDUL TUGAS AKHIR

PERANCANGAN KAWASAN WISATA
ALAM DAN BUDAYA DI KOMPLEKS
CANDI GANTER, DESA TULUNGREJO,
KABUPATEN MALANG

LOKASI PERANCANGAN

DESA TULUNGREJO, KECAMATAN
NGANTANG, KABUPATEN MALANG

MATA KULIAH

TUGAS AKHIR

NAMA

MUHAMMAD HAFIZ LUTFAN BASRI

NIM

19660046

DOSEN PEMBIMBING 1

DR. YULIA EKA PUTRIE, M.T

DOSEN PEMBIMBING 2

ACHMAD GAT GAUTAMA, M.T

JUDUL GAMBAR


POTONGAN GAZEBO

SKALA

1 : 75

NOMOR LEMBAR

22

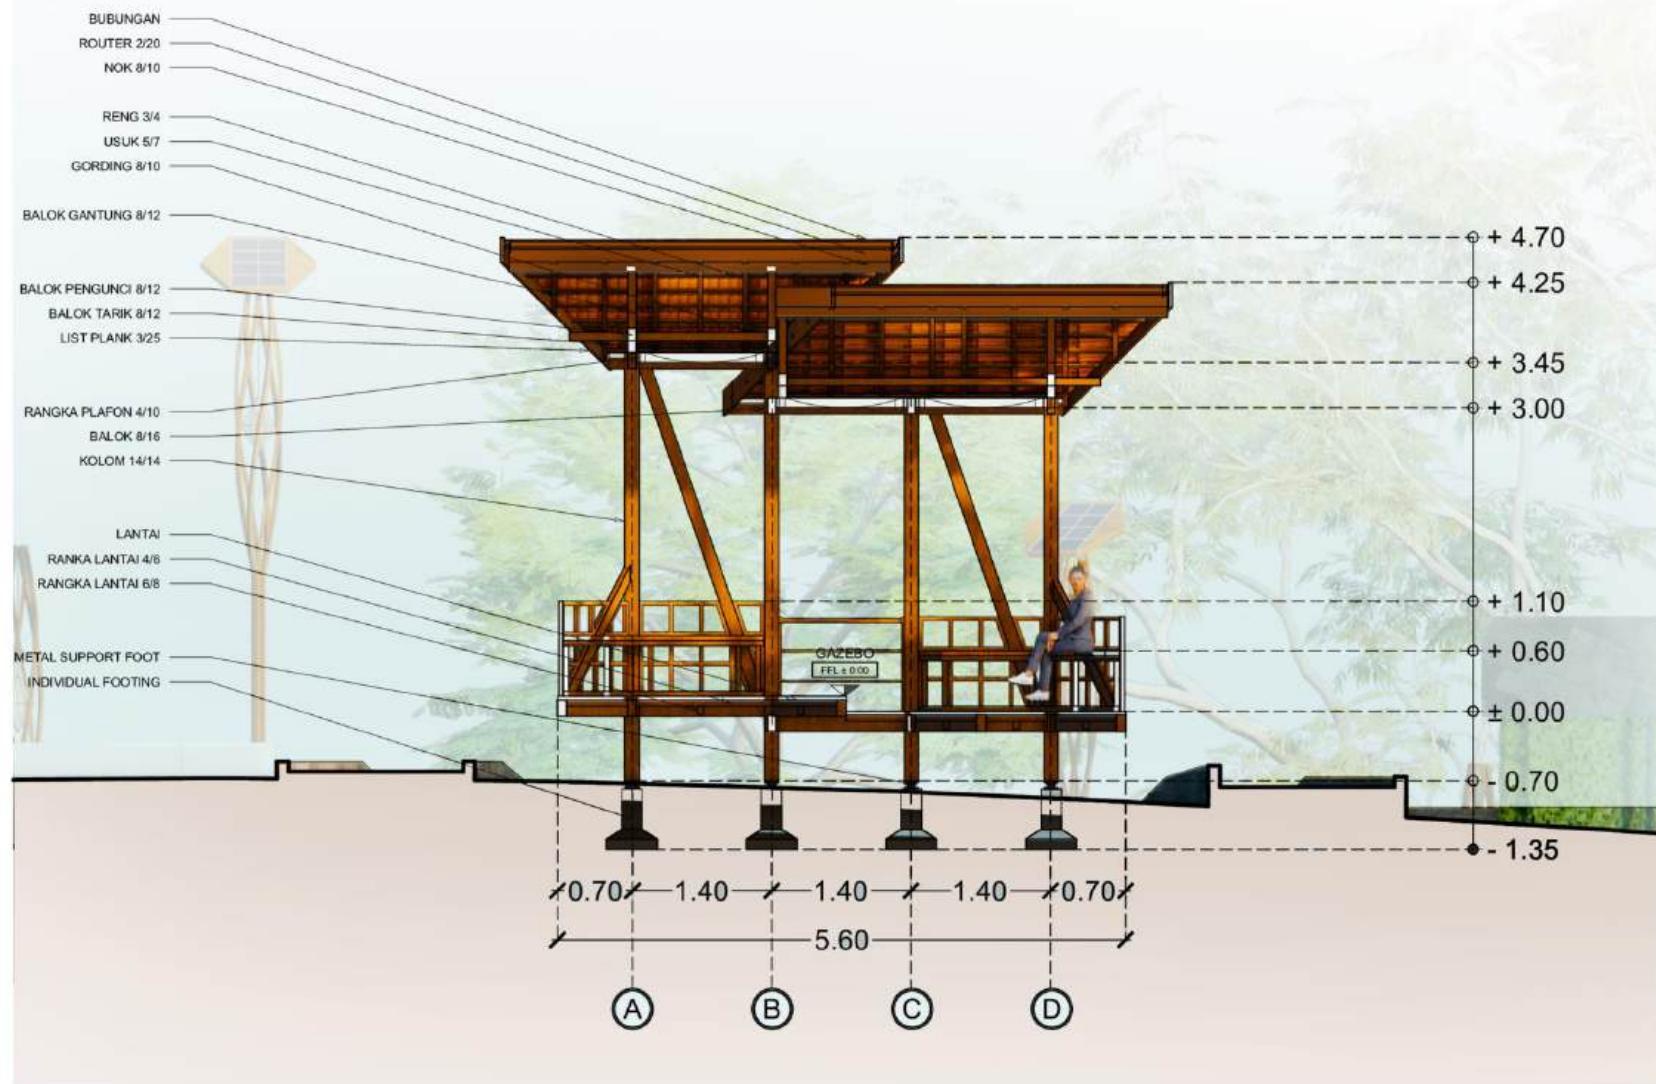

POTONGAN BB' GAZEBO

SKALA 1 : 75



PRODI TEKNIK ARSITEKTUR
FAKULTAS SAINS DAN TEKNOLOGI
UIN MAULANA MALIK IBRAHIM
MALANG

JUDUL TUGAS AKHIR

PERANCANGAN KAWASAN WISATA
ALAM DAN BUDAYA DI KOMPLEKS
CANDI GANTER, DESA TULUNGREJO,
KABUPATEN MALANG

LOKASI PERANCANGAN

DESA TULUNGREJO, KECAMATAN
NGANTANG, KABUPATEN MALANG

MATA KULIAH

TUGAS AKHIR

NAMA

MUHAMMAD HAFIZ LUTFAN BASRI

NIM

19660046

DOSEN PEMBIMBING 1

DR. YULIA EKA PUTRIE, M.T

DOSEN PEMBIMBING 2

ACHMAD GAT GAUTAMA, M.T

JUDUL GAMBAR

P. EKSTERIOR GAZEBO

SKALA

NOMOR LEMBAR

23



PERSPEKTIF EKSTERIOR GAZEBO 1



PERSPEKTIF EKSTERIOR GAZEBO 2



PRODI TEKNIK ARSITEKTUR
FAKULTAS SAINS DAN TEKNOLOGI
UIN MAULANA MALIK IBRAHIM
MALANG

JUDUL TUGAS AKHIR

PERANCANGAN KAWASAN WISATA
ALAM DAN BUDAYA DI KOMPLEKS
CANDI GANTER, DESA TULUNGREJO,
KABUPATEN MALANG

LOKASI PERANCANGAN

DESA TULUNGREJO, KECAMATAN
NGANTANG, KABUPATEN MALANG

MATA KULIAH

TUGAS AKHIR

NAMA

MUHAMMAD HAFIZ LUTFAN BASRI

NIM

19660046

DOSEN PEMBIMBING 1

DR. YULIA EKA PUTRIE, M.T

DOSEN PEMBIMBING 2

ACHMAD GAT GAUTAMA, M.T

JUDUL GAMBAR

PERSPEKTIF RUANG GAZEBO

SKALA

-

NOMOR LEMBAR

24



PERSPEKTIF RUANG GAZEBO



PRODI TEKNIK ARSITEKTUR
FAKULTAS SAINS DAN TEKNOLOGI
UIN MAULANA MALIK IBRAHIM
MALANG

JUDUL TUGAS AKHIR

PERANCANGAN KAWASAN WISATA
ALAM DAN BUDAYA DI KOMPLEKS
CANDI GANTER, DESA TULUNGREJO,
KABUPATEN MALANG

LOKASI PERANCANGAN

DESA TULUNGREJO, KECAMATAN
NGANTANG, KABUPATEN MALANG

MATA KULIAH

TUGAS AKHIR

NAMA

MUHAMMAD HAFIZ LUTFAN BASRI

NIM

19660046

DOSEN PEMBIMBING 1

DR. YULIA EKA PUTRIE, M.T

DOSEN PEMBIMBING 2

ACHMAD GAT GAUTAMA, M.T

JUDUL GAMBAR


DENAH LAPAK PEDAGANG

SKALA

1 : 75

NOMOR LEMBAR

25

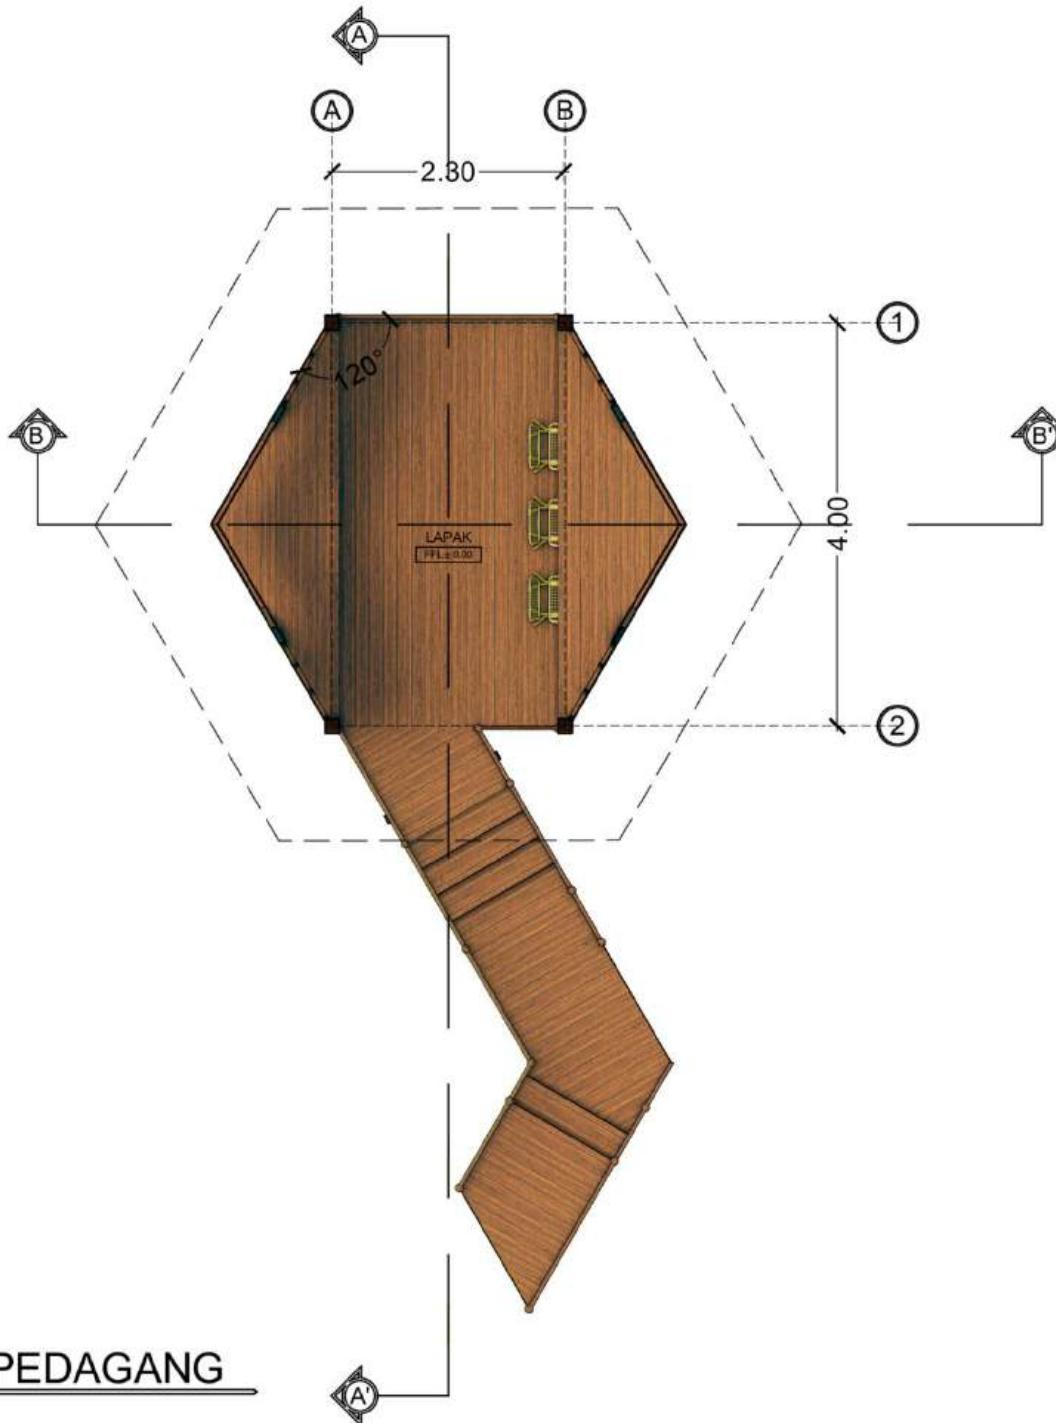

DENAH LAPAK PEDAGANG

SKALA 1 : 75



PRODI TEKNIK ARSITEKTUR
FAKULTAS SAINS DAN TEKNOLOGI
UIN MAULANA MALIK IBRAHIM
MALANG

JUDUL TUGAS AKHIR

PERANCANGAN KAWASAN WISATA
ALAM DAN BUDAYA DI KOMPLEKS
CANDI GANTER, DESA TULUNGREJO,
KABUPATEN MALANG

LOKASI PERANCANGAN

DESA TULUNGREJO, KECAMATAN
NGANTANG, KABUPATEN MALANG

MATA KULIAH

TUGAS AKHIR

NAMA

MUHAMMAD HAFIZ LUTFAN BASRI

NIM

19660046

DOSEN PEMBIMBING 1

DR. YULIA EKA PUTRIE, M.T

DOSEN PEMBIMBING 2

ACHMAD GAT GAUTAMA, M.T

JUDUL GAMBAR

TAMPAK LAPAK PEDAGANG

SKALA

1 : 75

NOMOR LEMBAR

26



TAMPAK DEPAN LAPAK PEDAGANG

SKALA 1 : 75



TAMPAK SAMPING KIRI LAPAK PEDAGANG

SKALA 1 : 75



PRODI TEKNIK ARSITEKTUR
FAKULTAS SAINS DAN TEKNOLOGI
UIN MAULANA MALIK IBRAHIM
MALANG

JUDUL TUGAS AKHIR

PERANCANGAN KAWASAN WISATA
ALAM DAN BUDAYA DI KOMPLEKS
CANDI GANTER, DESA TULUNGREJO,
KABUPATEN MALANG

LOKASI PERANCANGAN

DESA TULUNGREJO, KECAMATAN
NGANTANG, KABUPATEN MALANG

MATA KULIAH

TUGAS AKHIR

NAMA

MUHAMMAD HAFIZ LUTFAN BASRI

NIM

19660046

DOSEN PEMBIMBING 1

DR. YULIA EKA PUTRIE, M.T

DOSEN PEMBIMBING 2

ACHMAD GAT GAUTAMA, M.T

JUDUL GAMBAR


POTONGAN LAPAK PEDAGANG

SKALA

1 : 75

NOMOR LEMBAR

27

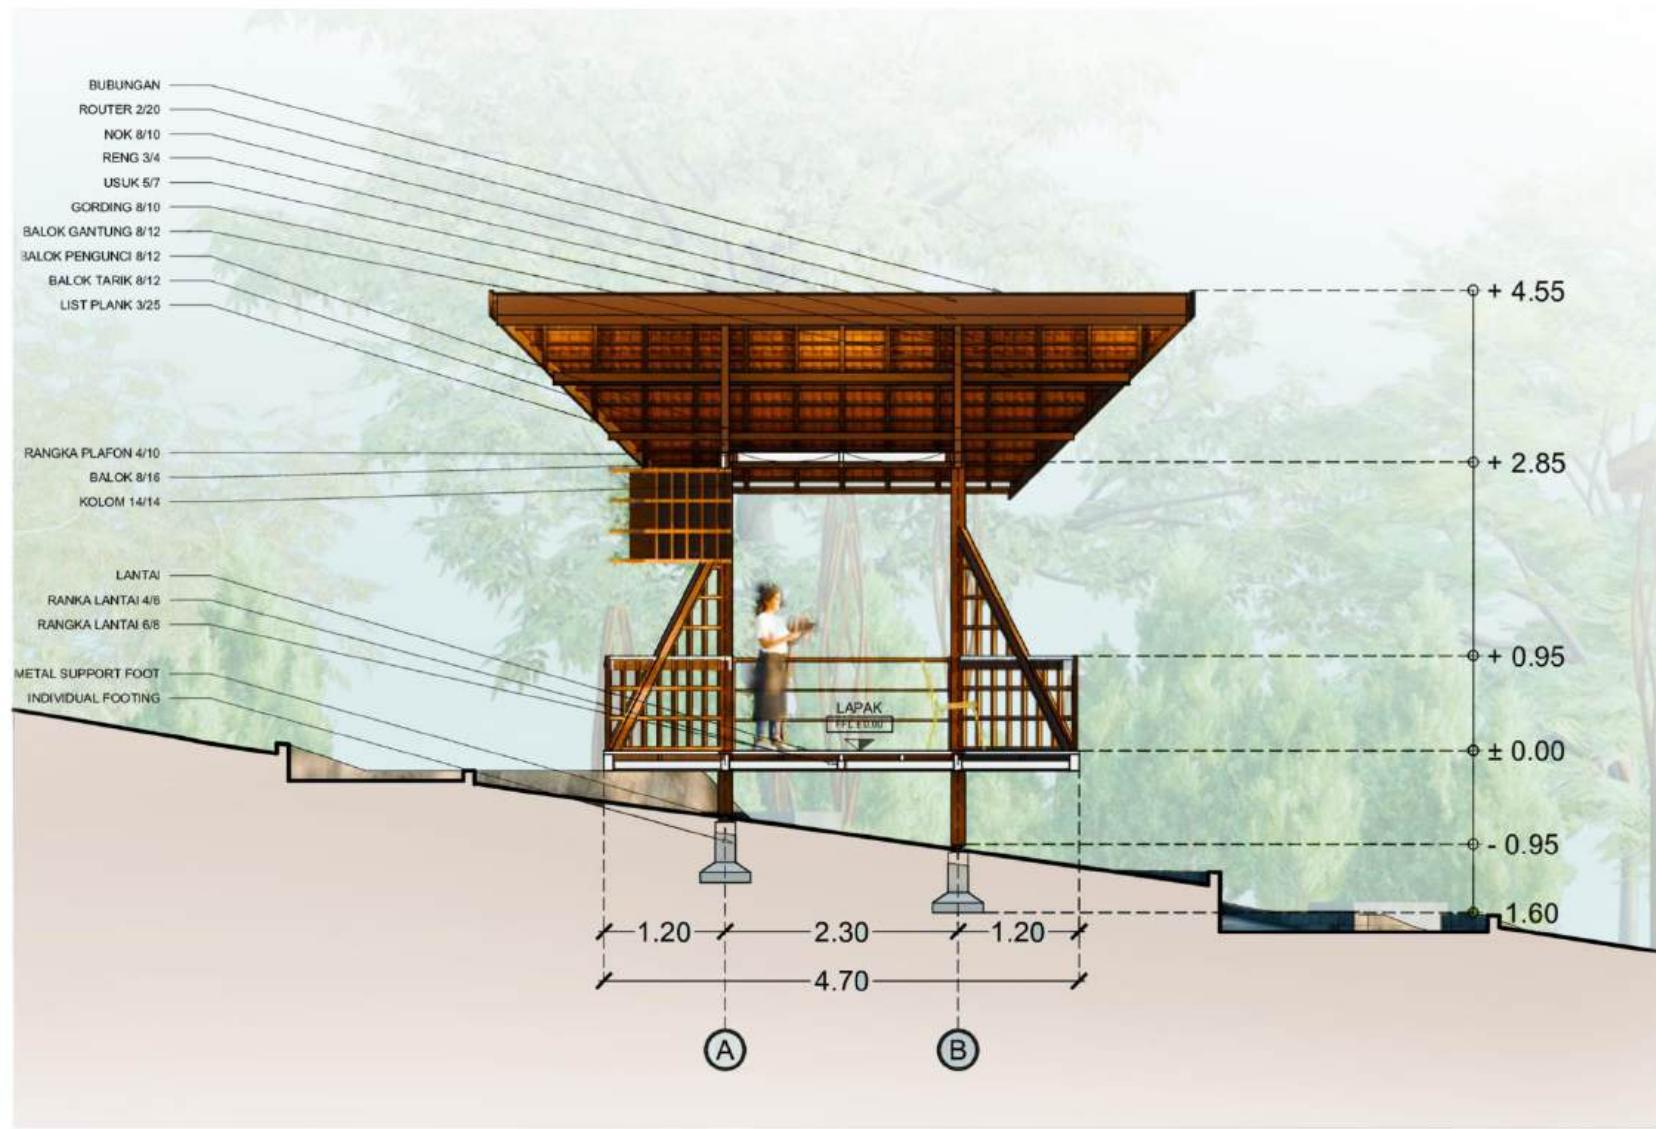



PRODI TEKNIK ARSITEKTUR
FAKULTAS SAINS DAN TEKNOLOGI
UIN MAULANA MALIK IBRAHIM
MALANG

JUDUL TUGAS AKHIR

PERANCANGAN KAWASAN WISATA
ALAM DAN BUDAYA DI KOMPLEKS
CANDI GANTER, DESA TULUNGREJO,
KABUPATEN MALANG

LOKASI PERANCANGAN

DESA TULUNGREJO, KECAMATAN
NGANTANG, KABUPATEN MALANG

MATA KULIAH

TUGAS AKHIR

NAMA

MUHAMMAD HAFIZ LUTFAN BASRI

NIM

19660046

DOSEN PEMBIMBING 1

DR. YULIA EKA PUTRIE, M.T

DOSEN PEMBIMBING 2

ACHMAD GAT GAUTAMA, M.T

JUDUL GAMBAR


POTONGAN LAPAK PEDAGANG

SKALA

1 : 75

NOMOR LEMBAR

28

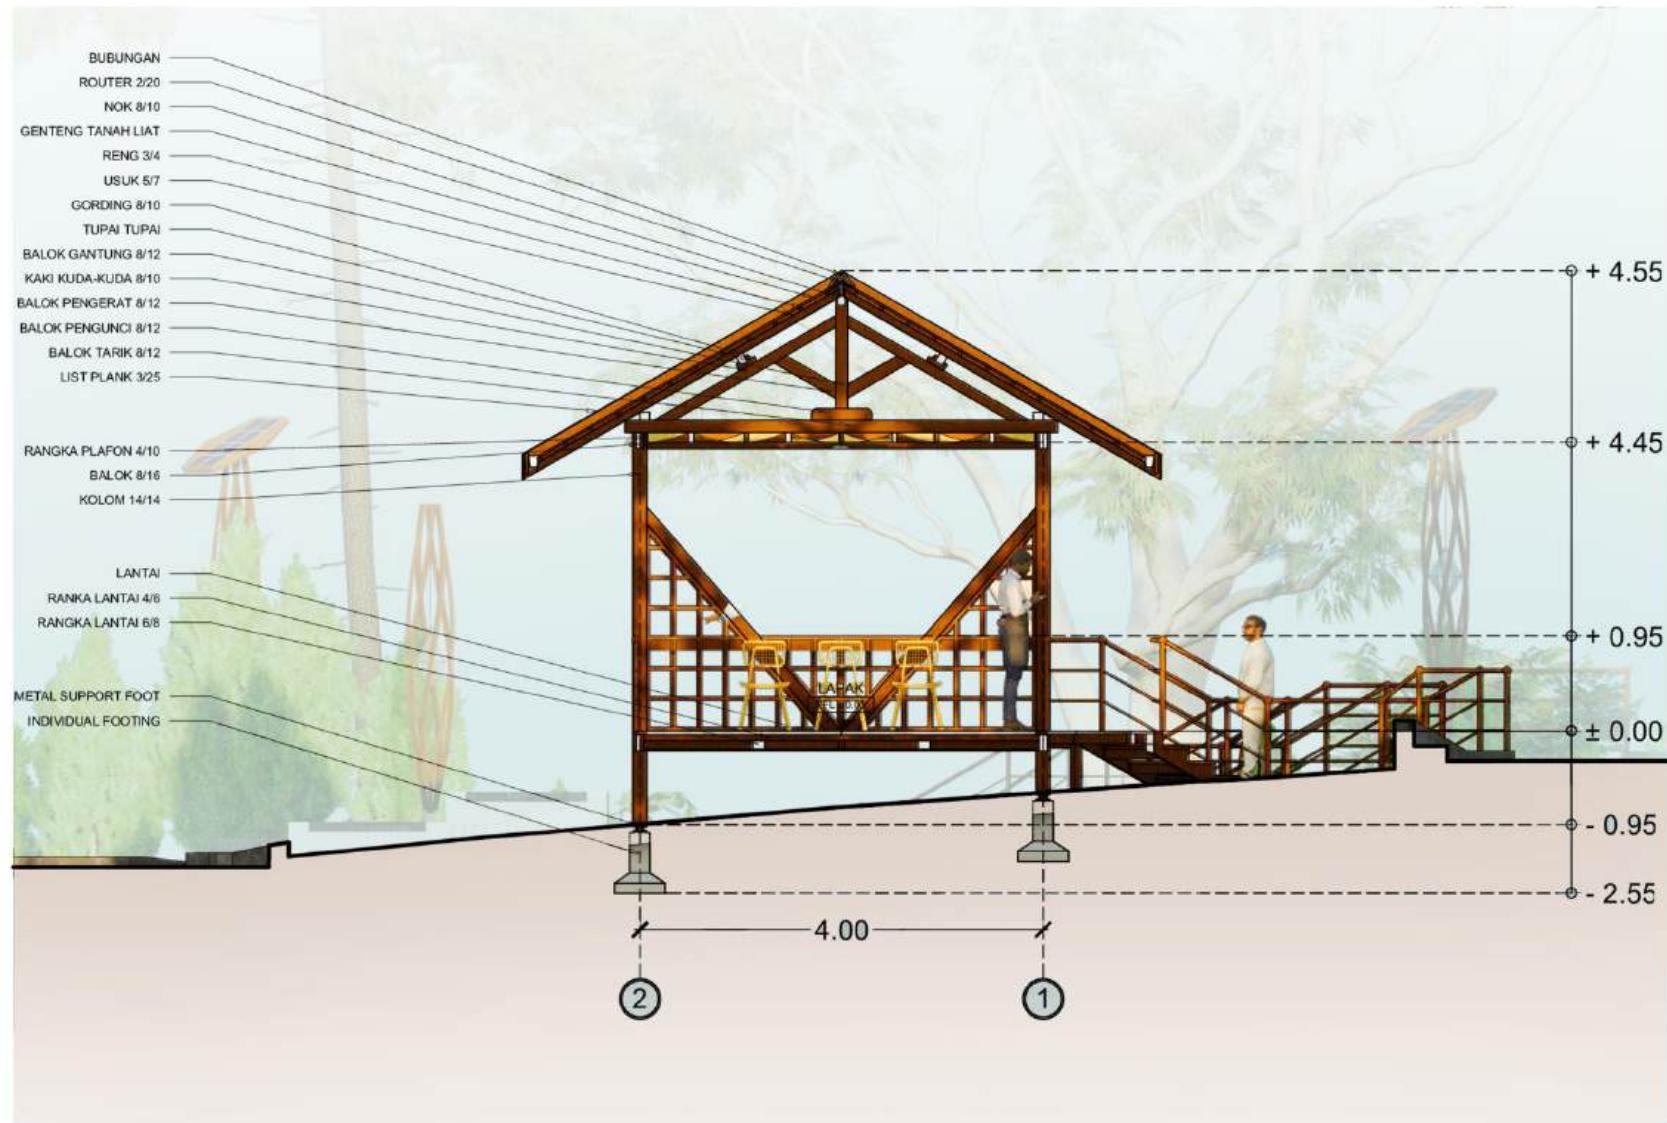

POTONGAN BB' LAPAK PEDAGANG

SKALA 1 : 75



PRODI TEKNIK ARSITEKTUR
FAKULTAS SAINS DAN TEKNOLOGI
UIN MAULANA MALIK IBRAHIM
MALANG

JUDUL TUGAS AKHIR

PERANCANGAN KAWASAN WISATA
ALAM DAN BUDAYA DI KOMPLEKS
CANDI GANTER, DESA TULUNGREJO,
KABUPATEN MALANG

LOKASI PERANCANGAN

DESA TULUNGREJO, KECAMATAN
NGANTANG, KABUPATEN MALANG

MATA KULIAH

TUGAS AKHIR

NAMA

MUHAMMAD HAFIZ LUTFAN BASRI

NIM

19660046

DOSEN PEMBIMBING 1

DR. YULIA EKA PUTRIE, M.T

DOSEN PEMBIMBING 2

ACHMAD GAT GAUTAMA, M.T

JUDUL GAMBAR

P. EKSTERIOR LAPAK

SKALA

NOMOR LEMBAR

29



PERSPEKTIF EKSTERIOR LAPAK 1



PERSPEKTIF EKSTERIOR LAPAK 1



PRODI TEKNIK ARSITEKTUR
FAKULTAS SAINS DAN TEKNOLOGI
UIN MAULANA MALIK IBRAHIM
MALANG

JUDUL TUGAS AKHIR

PERANCANGAN KAWASAN WISATA
ALAM DAN BUDAYA DI KOMPLEKS
CANDI GANTER, DESA TULUNGREJO,
KABUPATEN MALANG

LOKASI PERANCANGAN

DESA TULUNGREJO, KECAMATAN
NGANTANG, KABUPATEN MALANG

MATA KULIAH

TUGAS AKHIR

NAMA

MUHAMMAD HAFIZ LUTFAN BASRI

NIM

19660046

DOSEN PEMBIMBING 1

DR. YULIA EKA PUTRIE, M.T

DOSEN PEMBIMBING 2

ACHMAD GAT GAUTAMA, M.T

JUDUL GAMBAR

PERSPEKTIF RUANG LAPAK

SKALA

NOMOR LEMBAR

30



PERSPEKTIF RUANG LAPAK



PRODI TEKNIK ARSITEKTUR
FAKULTAS SAINS DAN TEKNOLOGI
UIN MAULANA MALIK IBRAHIM
MALANG

JUDUL TUGAS AKHIR

PERANCANGAN KAWASAN WISATA
ALAM DAN BUDAYA DI KOMPLEKS
CANDI GANTER, DESA TULUNGREJO,
KABUPATEN MALANG

LOKASI PERANCANGAN

DESA TULUNGREJO, KECAMATAN
NGANTANG, KABUPATEN MALANG

MATA KULIAH

TUGAS AKHIR

NAMA

MUHAMMAD HAFIZ LUTFAN BASRI

NIM

19660046

DOSEN PEMBIMBING 1

DR. YULIA EKA PUTRIE, M.T

DOSEN PEMBIMBING 2

ACHMAD GAT GAUTAMA, M.T

JUDUL GAMBAR


DENAH TOILET SENTRA UMKM

SKALA

1 : 75

NOMOR LEMBAR

31

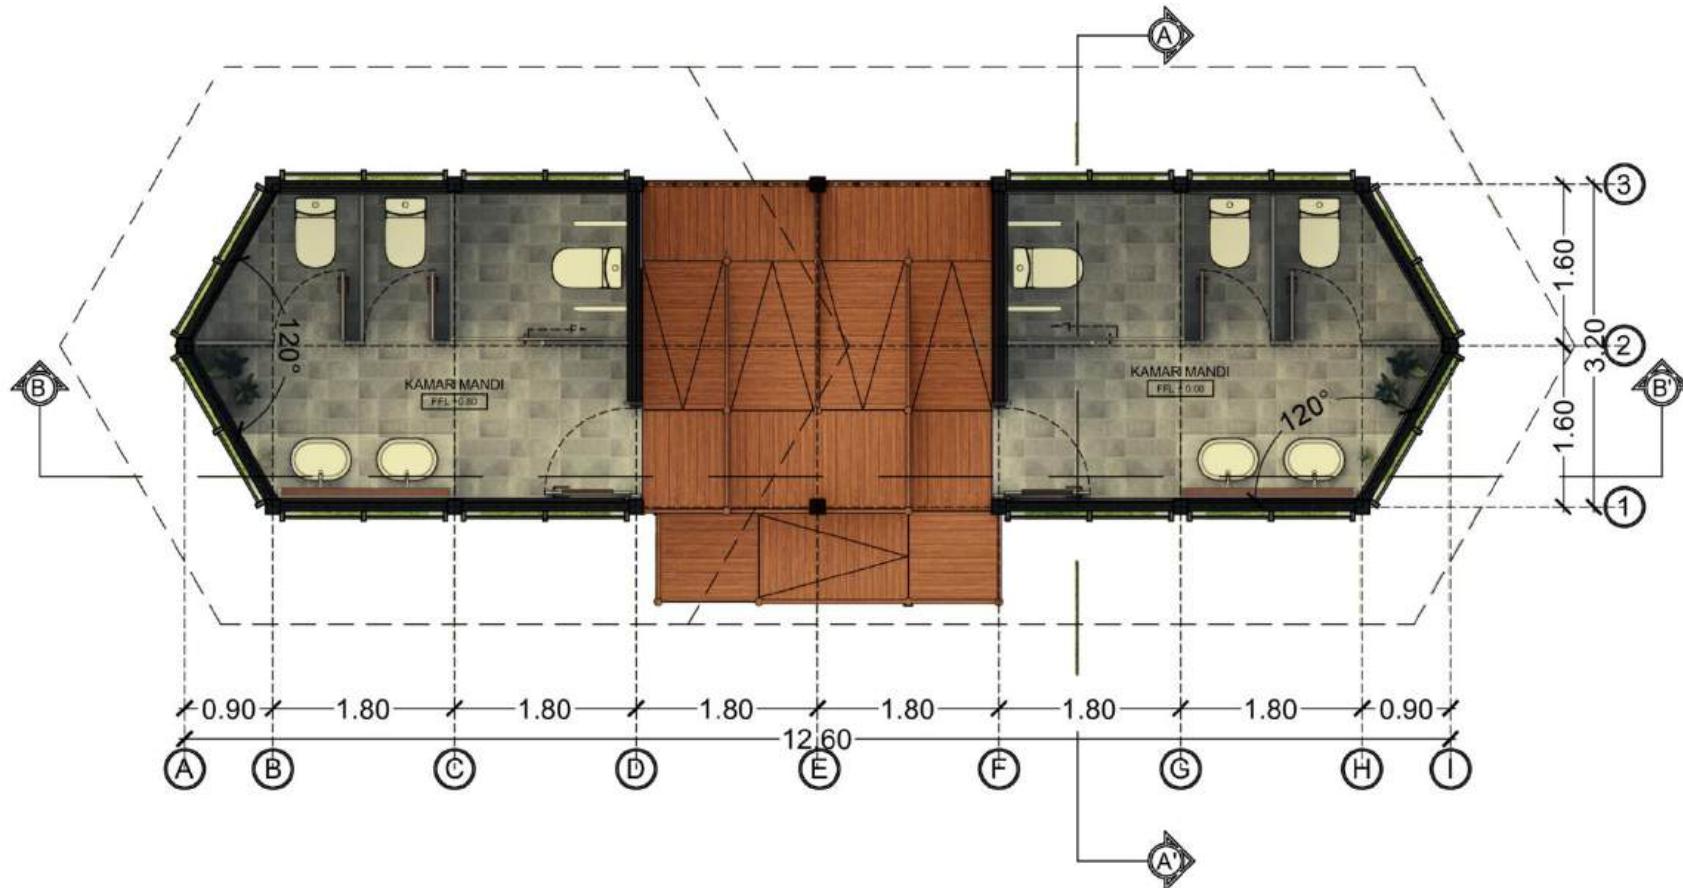

DENAH TOILET SENTRA UMKM

SKALA 1 : 75



PRODI TEKNIK ARSITEKTUR
FAKULTAS SAINS DAN TEKNOLOGI
UIN MAULANA MALIK IBRAHIM
MALANG

JUDUL TUGAS AKHIR

PERANCANGAN KAWASAN WISATA
ALAM DAN BUDAYA DI KOMPLEKS
CANDI GANTER, DESA TULUNGREJO,
KABUPATEN MALANG

LOKASI PERANCANGAN

DESA TULUNGREJO, KECAMATAN
NGANTANG, KABUPATEN MALANG

MATA KULIAH

TUGAS AKHIR

NAMA

MUHAMMAD HAFIZ LUTFAN BASRI

NIM

19660046

DOSEN PEMBIMBING 1

DR. YULIA EKA PUTRIE, M.T

DOSEN PEMBIMBING 2

ACHMAD GAT GAUTAMA, M.T

JUDUL GAMBAR


TAMPAK TOILET SENTRA UMKM

SKALA

1 : 100

NOMOR LEMBAR

32

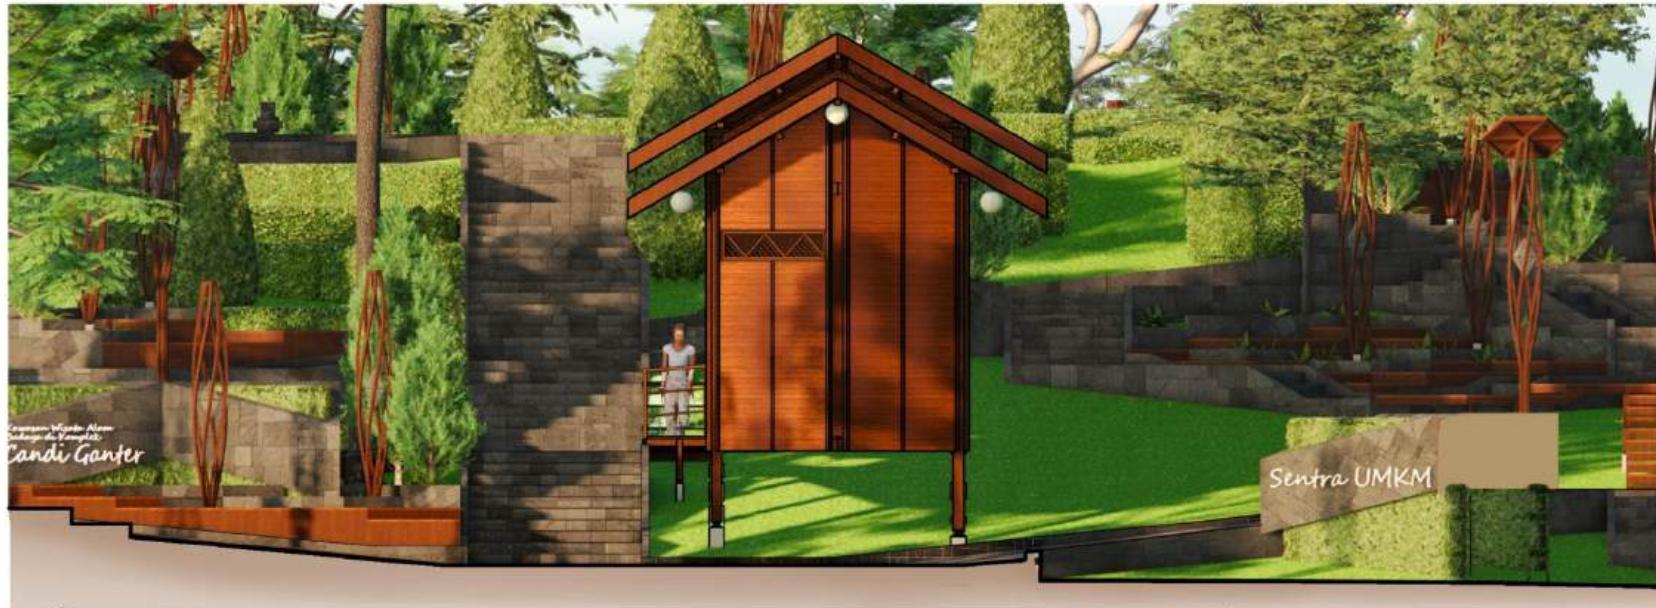

TAMPAK DEPAN TOILET SENTRA UMKM

SKALA 1 : 100



TAMPAK SAMPING KIRI TOILET SENTRA UMKM

SKALA 1 : 100



PRODI TEKNIK ARSITEKTUR
FAKULTAS SAINS DAN TEKNOLOGI
UIN MAULANA MALIK IBRAHIM
MALANG

JUDUL TUGAS AKHIR

PERANCANGAN KAWASAN WISATA
ALAM DAN BUDAYA DI KOMPLEKS
CANDI GANTER, DESA TULUNGREJO,
KABUPATEN MALANG

LOKASI PERANCANGAN

DESA TULUNGREJO, KECAMATAN
NGANTANG, KABUPATEN MALANG

MATA KULIAH

TUGAS AKHIR

NAMA

MUHAMMAD HAFIZ LUTFAN BASRI

NIM

19660046

DOSEN PEMBIMBING 1

DR. YULIA EKA PUTRIE, M.T

DOSEN PEMBIMBING 2

ACHMAD GAT GAUTAMA, M.T

JUDUL GAMBAR


POTONGAN TOILET SENTRA UMKM

SKALA

1 : 100

NOMOR LEMBAR

33

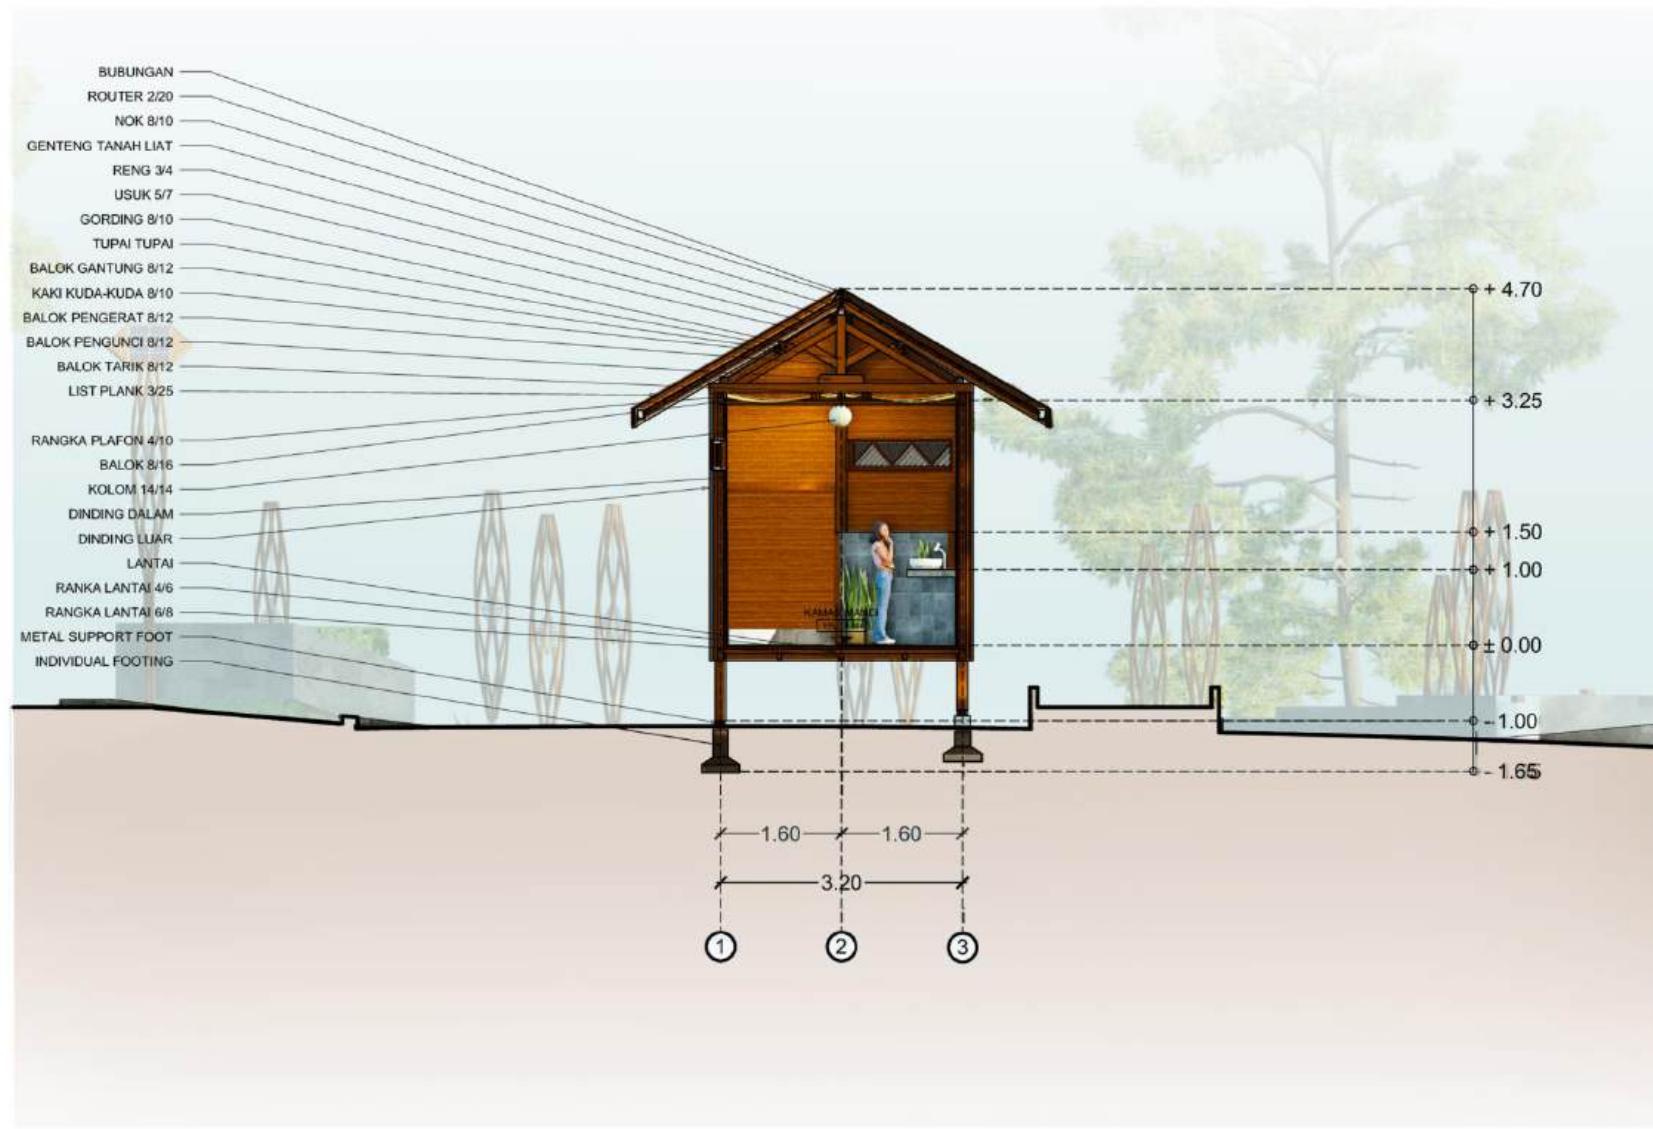

POTONGAN AA' TOILET SENTRA

SKALA 1 : 100



PRODI TEKNIK ARSITEKTUR
FAKULTAS SAINS DAN TEKNOLOGI
UIN MAULANA MALIK IBRAHIM
MALANG

JUDUL TUGAS AKHIR

PERANCANGAN KAWASAN WISATA
ALAM DAN BUDAYA DI KOMPLEKS
CANDI GANTER, DESA TULUNGREJO,
KABUPATEN MALANG

LOKASI PERANCANGAN

DESA TULUNGREJO, KECAMATAN
NGANTANG, KABUPATEN MALANG

MATA KULIAH

TUGAS AKHIR

NAMA

MUHAMMAD HAFIZ LUTFAN BASRI

NIM

19660046

DOSEN PEMBIMBING 1

DR. YULIA EKA PUTRIE, M.T

DOSEN PEMBIMBING 2

ACHMAD GAT GAUTAMA, M.T

JUDUL GAMBAR


POTONGAN BB' TOILET SENTRA UMKM

SKALA

1 : 100

NOMOR LEMBAR

34

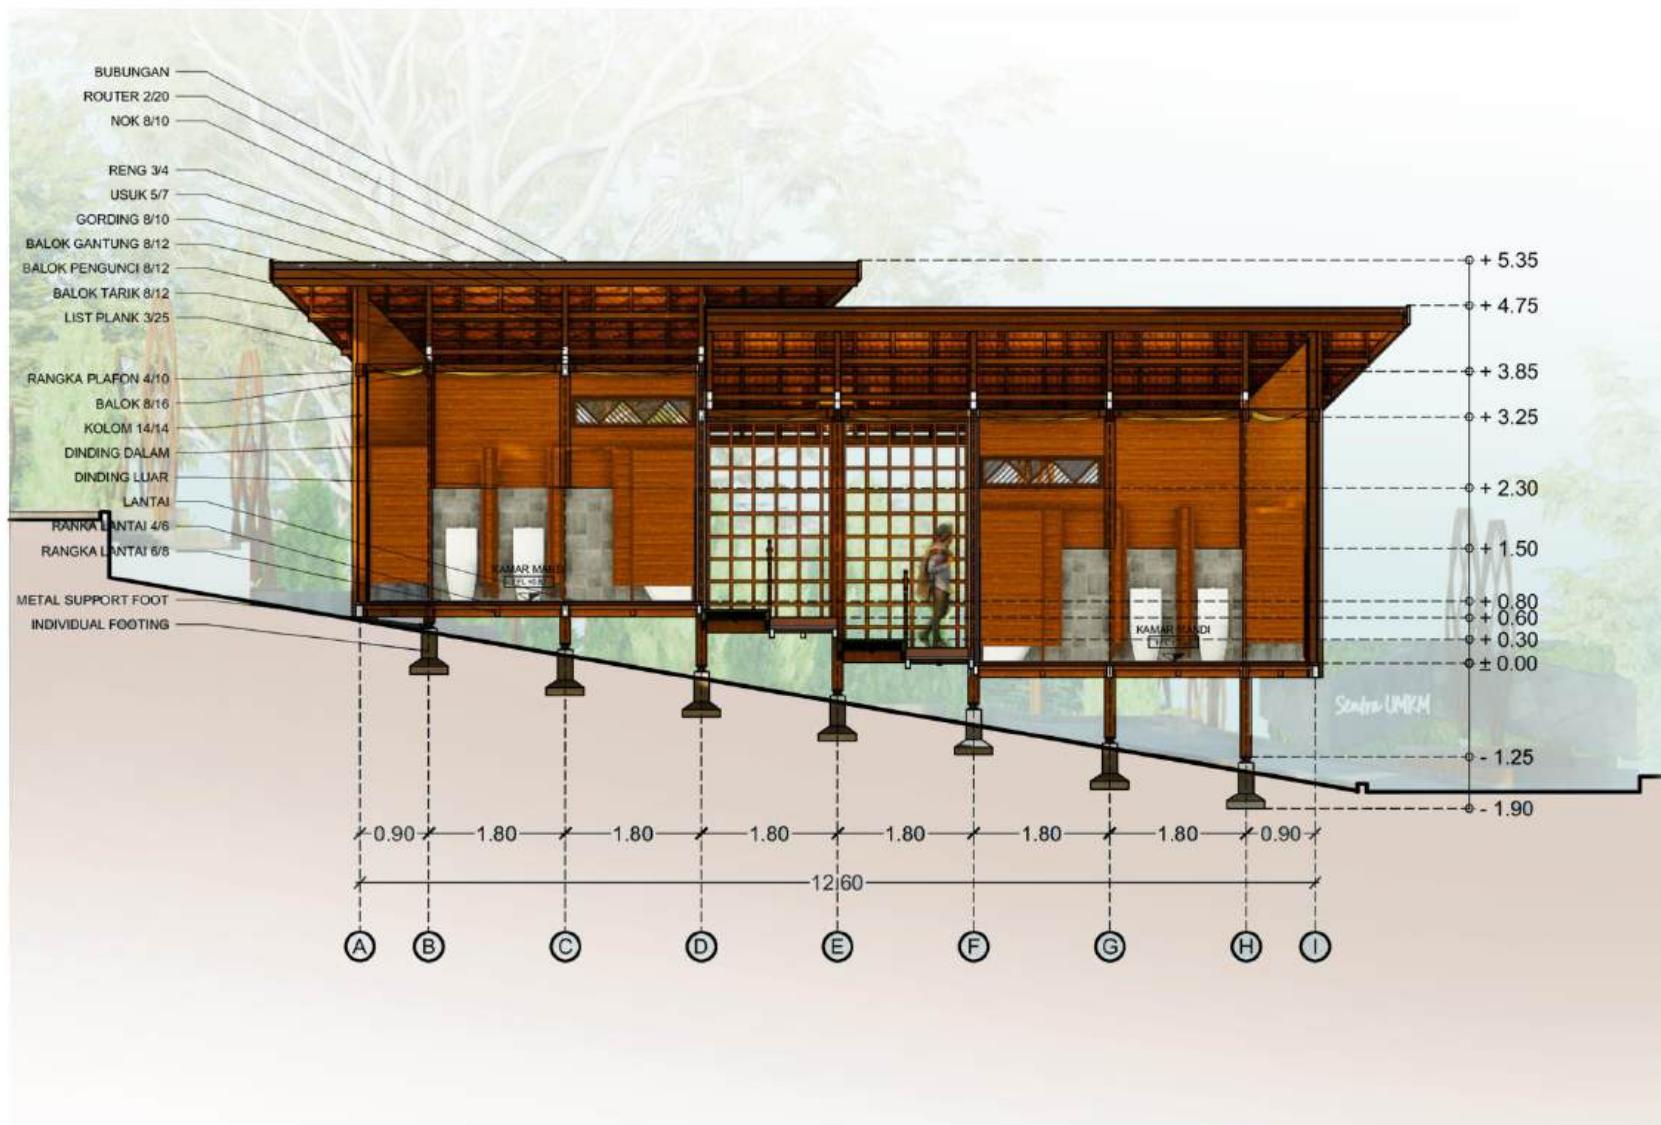



PRODI TEKNIK ARSITEKTUR
FAKULTAS SAINS DAN TEKNOLOGI
UIN MAULANA MALIK IBRAHIM
MALANG

JUDUL TUGAS AKHIR

PERANCANGAN KAWASAN WISATA
ALAM DAN BUDAYA DI KOMPLEKS
CANDI GANTER, DESA TULUNGREJO,
KABUPATEN MALANG

LOKASI PERANCANGAN

DESA TULUNGREJO, KECAMATAN
NGANTANG, KABUPATEN MALANG

MATA KULIAH

TUGAS AKHIR

NAMA

MUHAMMAD HAFIZ LUTFAN BASRI

NIM

19660046

DOSEN PEMBIMBING 1

DR. YULIA EKA PUTRIE, M.T

DOSEN PEMBIMBING 2

ACHMAD GAT GAUTAMA, M.T

JUDUL GAMBAR

P. EKSTERIOR TOILET SENTRA

SKALA

NOMOR LEMBAR

35



PERSPEKTIF EKSTERIOR TOILET SENTRA 1



PERSPEKTIF EKSTERIOR TOILET SENTRA 2



PRODI TEKNIK ARSITEKTUR
FAKULTAS SAINS DAN TEKNOLOGI
UIN MAULANA MALIK IBRAHIM
MALANG

JUDUL TUGAS AKHIR

PERANCANGAN KAWASAN WISATA
ALAM DAN BUDAYA DI KOMPLEKS
CANDI GANTER, DESA TULUNGREJO,
KABUPATEN MALANG

LOKASI PERANCANGAN

DESA TULUNGREJO, KECAMATAN
NGANTANG, KABUPATEN MALANG

MATA KULIAH

TUGAS AKHIR

NAMA

MUHAMMAD HAFIZ LUTFAN BASRI

NIM

19660046

DOSEN PEMBIMBING 1

DR. YULIA EKA PUTRIE, M.T

DOSEN PEMBIMBING 2

ACHMAD GAT GAUTAMA, M.T

JUDUL GAMBAR

P. INTERIOR TOILET SENTRA

SKALA

-

NOMOR LEMBAR

36



PERSPEKTIF INTERIOR TOILET SENTRA 1



PERSPEKTIF INTERIOR TOILET SENTRA 2



PRODI TEKNIK ARSITEKTUR
FAKULTAS SAINS DAN TEKNOLOGI
UIN MAULANA MALIK IBRAHIM
MALANG

JUDUL TUGAS AKHIR

PERANCANGAN KAWASAN WISATA
ALAM DAN BUDAYA DI KOMPLEKS
CANDI GANTER, DESA TULUNGREJO,
KABUPATEN MALANG

LOKASI PERANCANGAN

DESA TULUNGREJO, KECAMATAN
NGANTANG, KABUPATEN MALANG

MATA KULIAH

TUGAS AKHIR

NAMA

MUHAMMAD HAFIZ LUTFAN BASRI

NIM

19660046

DOSEN PEMBIMBING 1

DR. YULIA EKA PUTRIE, M.T

DOSEN PEMBIMBING 2

ACHMAD GAT GAUTAMA, M.T

JUDUL GAMBAR


DENAH LOBI

SKALA

1 : 100

NOMOR LEMBAR

37

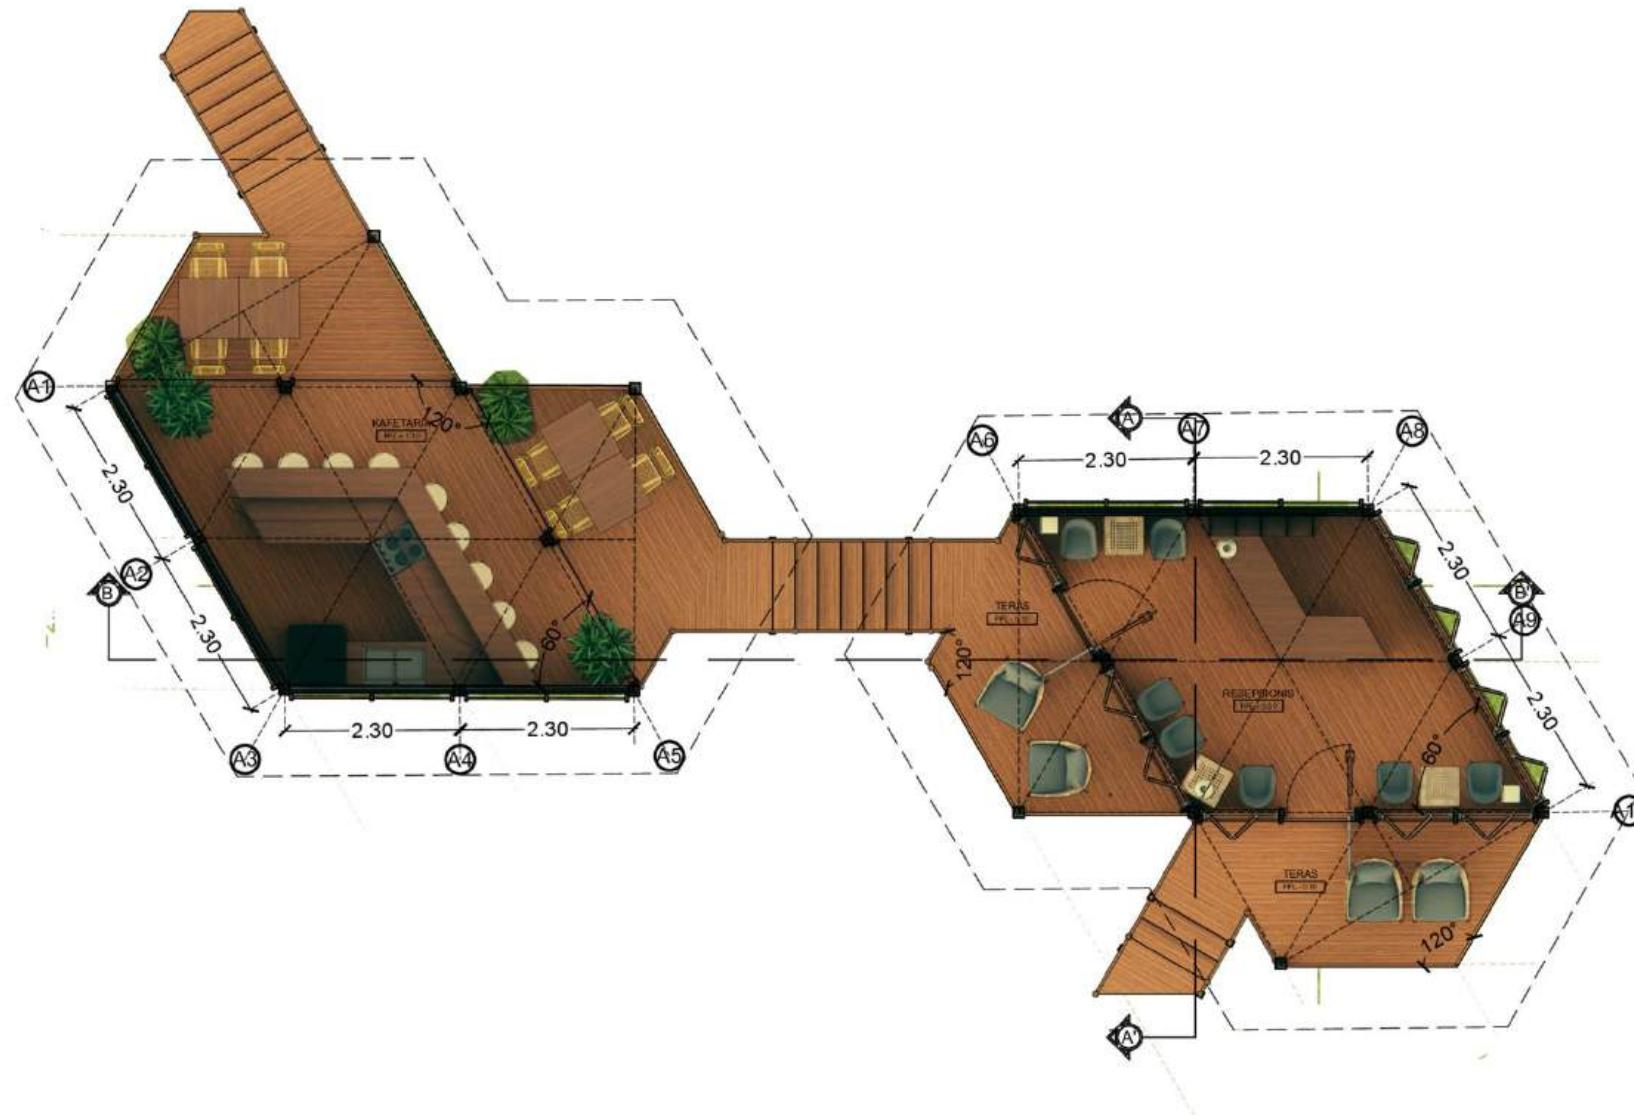

DENAH LOBI

SKALA 1 : 100



PRODI TEKNIK ARSITEKTUR
FAKULTAS SAINS DAN TEKNOLOGI
UIN MAULANA MALIK IBRAHIM
MALANG

JUDUL TUGAS AKHIR

PERANCANGAN KAWASAN WISATA
ALAM DAN BUDAYA DI KOMPLEKS
CANDI GANTER, DESA TULUNGREJO,
KABUPATEN MALANG

LOKASI PERANCANGAN

DESA TULUNGREJO, KECAMATAN
NGANTANG, KABUPATEN MALANG

MATA KULIAH

TUGAS AKHIR

NAMA

MUHAMMAD HAFIZ LUTFAN BASRI

NIM

19660046

DOSEN PEMBIMBING 1

DR. YULIA EKA PUTRIE, M.T

DOSEN PEMBIMBING 2

ACHMAD GAT GAUTAMA, M.T

JUDUL GAMBAR

TAMPAK LOBI

SKALA

1 : 100

NUMUR LEMBAR

38



TAMPAK DEPAN LOBI

SKALA 1 : 100



TAMPAK BELAKANG LOBI

SKALA 1 : 100



PRODI TEKNIK ARSITEKTUR
FAKULTAS SAINS DAN TEKNOLOGI
UIN MAULANA MALIK IBRAHIM
MALANG

JUDUL TUGAS AKHIR

PERANCANGAN KAWASAN WISATA
ALAM DAN BUDAYA DI KOMPLEKS
CANDI GANTER, DESA TULUNGREJO,
KABUPATEN MALANG

LOKASI PERANCANGAN

DESA TULUNGREJO, KECAMATAN
NGANTANG, KABUPATEN MALANG

MATA KULIAH

TUGAS AKHIR

NAMA

MUHAMMAD HAFIZ LUTFAN BASRI

NIM

19660046

DOSEN PEMBIMBING 1

DR. YULIA EKA PUTRIE, M.T

DOSEN PEMBIMBING 2

ACHMAD GAT GAUTAMA, M.T

JUDUL GAMBAR


POTONGAN LOBI

SKALA

1 : 100

NOMOR LEMBAR

39

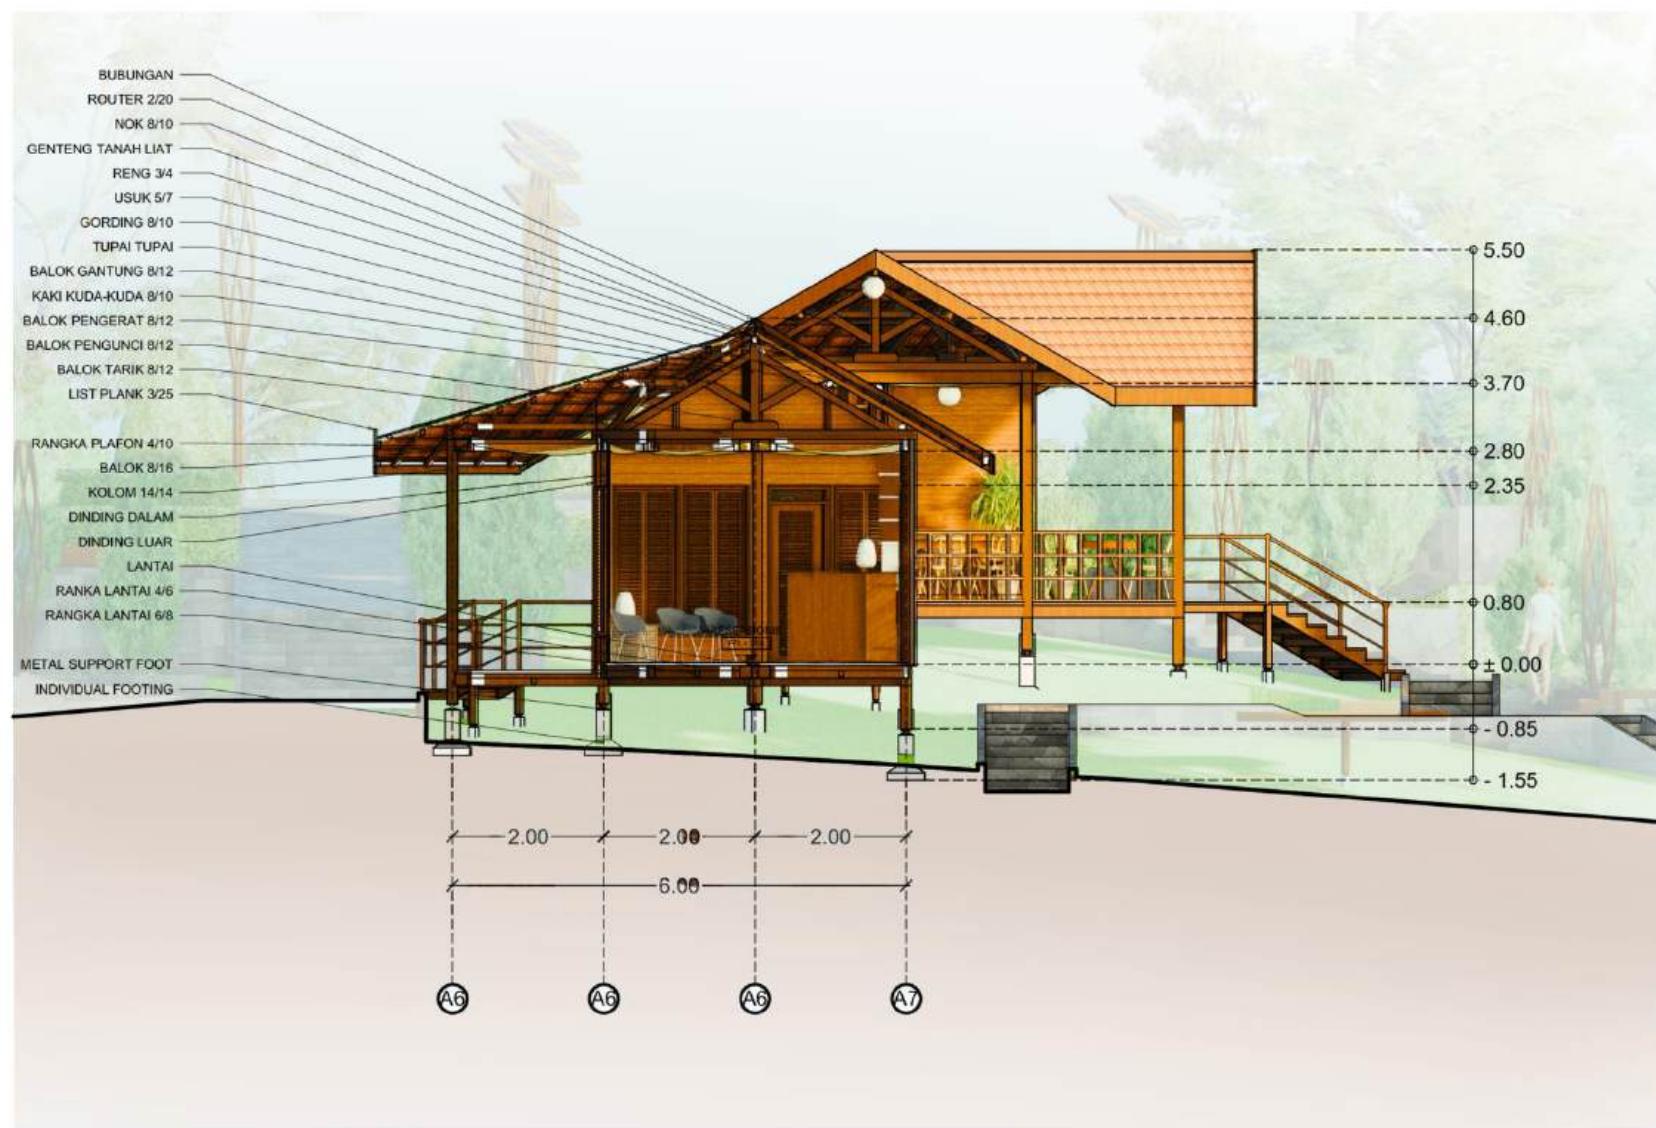

POTONGAN AA' LOBI

SKALA 1 : 100



PRODI TEKNIK ARSITEKTUR
FAKULTAS SAINS DAN TEKNOLOGI
UIN MAULANA MALIK IBRAHIM
MALANG

JUDUL TUGAS AKHIR

PERANCANGAN KAWASAN WISATA
ALAM DAN BUDAYA DI KOMPLEKS
CANDI GANTER, DESA TULUNGREJO,
KABUPATEN MALANG

LOKASI PERANCANGAN

DESA TULUNGREJO, KECAMATAN
NGANTANG, KABUPATEN MALANG

MATA KULIAH

TUGAS AKHIR

NAMA

MUHAMMAD HAFIZ LUTFAN BASRI

NIM

19660046

DOSEN PEMBIMBING 1

DR. YULIA EKA PUTRIE, M.T

DOSEN PEMBIMBING 2

ACHMAD GAT GAUTAMA, M.T

JUDUL GAMBAR

POTONGAN LOBI

SKALA

1 : 100

NOMOR LEMBAR

40



POTONGAN BB' LOBI

SKALA 1 : 100



PRODI TEKNIK ARSITEKTUR
FAKULTAS SAINS DAN TEKNOLOGI
UIN MAULANA MALIK IBRAHIM
MALANG

JUDUL TUGAS AKHIR

PERANCANGAN KAWASAN WISATA
ALAM DAN BUDAYA DI KOMPLEKS
CANDI GANTER, DESA TULUNGREJO,
KABUPATEN MALANG

LOKASI PERANCANGAN

DESA TULUNGREJO, KECAMATAN
NGANTANG, KABUPATEN MALANG

MATA KULIAH

TUGAS AKHIR

NAMA

MUHAMMAD HAFIZ LUTFAN BASRI

NIM

19660046

DOSEN PEMBIMBING 1

DR. YULIA EKA PUTRIE, M.T

DOSEN PEMBIMBING 2

ACHMAD GAT GAUTAMA, M.T

JUDUL GAMBAR

P. EKSTERIOR LOBI

SKALA

-

NOMOR LEMBAR

41



PERSPEKTIF EKSTERIOR LOBI 1



PERSPEKTIF EKSTERIOR LOBI 2



PRODI TEKNIK ARSITEKTUR
FAKULTAS SAINS DAN TEKNOLOGI
UIN MAULANA MALIK IBRAHIM
MALANG

JUDUL TUGAS AKHIR

PERANCANGAN KAWASAN WISATA
ALAM DAN BUDAYA DI KOMPLEKS
CANDI GANTER, DESA TULUNGREJO,
KABUPATEN MALANG

LOKASI PERANCANGAN

DESA TULUNGREJO, KECAMATAN
NGANTANG, KABUPATEN MALANG

MATA KULIAH

TUGAS AKHIR

NAMA

MUHAMMAD HAFIZ LUTFAN BASRI

NIM

19660046

DOSEN PEMBIMBING 1

DR. YULIA EKA PUTRIE, M.T

DOSEN PEMBIMBING 2

ACHMAD GAT GAUTAMA, M.T

JUDUL GAMBAR

P. INTERIOR LOBI

SKALA

-

NOMOR LEMBAR

42



PERSPEKTIF INTERIOR RUANG RESEPSIONIS



PERSPEKTIF INTERIOR KAFETARIA



PRODI TEKNIK ARSITEKTUR
FAKULTAS SAINS DAN TEKNOLOGI
UIN MAULANA MALIK IBRAHIM
MALANG

JUDUL TUGAS AKHIR

PERANCANGAN KAWASAN WISATA
ALAM DAN BUDAYA DI KOMPLEKS
CANDI GANTER, DESA TULUNGREJO,
KABUPATEN MALANG

LOKASI PERANCANGAN

DESA TULUNGREJO, KECAMATAN
NGANTANG, KABUPATEN MALANG

MATA KULIAH

TUGAS AKHIR

NAMA

MUHAMMAD HAFIZ LUTFAN BASRI

NIM

19660046

DOSEN PEMBIMBING 1

DR. YULIA EKA PUTRIE, M.T

DOSEN PEMBIMBING 2

ACHMAD GAT GAUTAMA, M.T

JUDUL GAMBAR


DENAH GLAMPING

SKALA

1 : 75

NOMOR LEMBAR

43

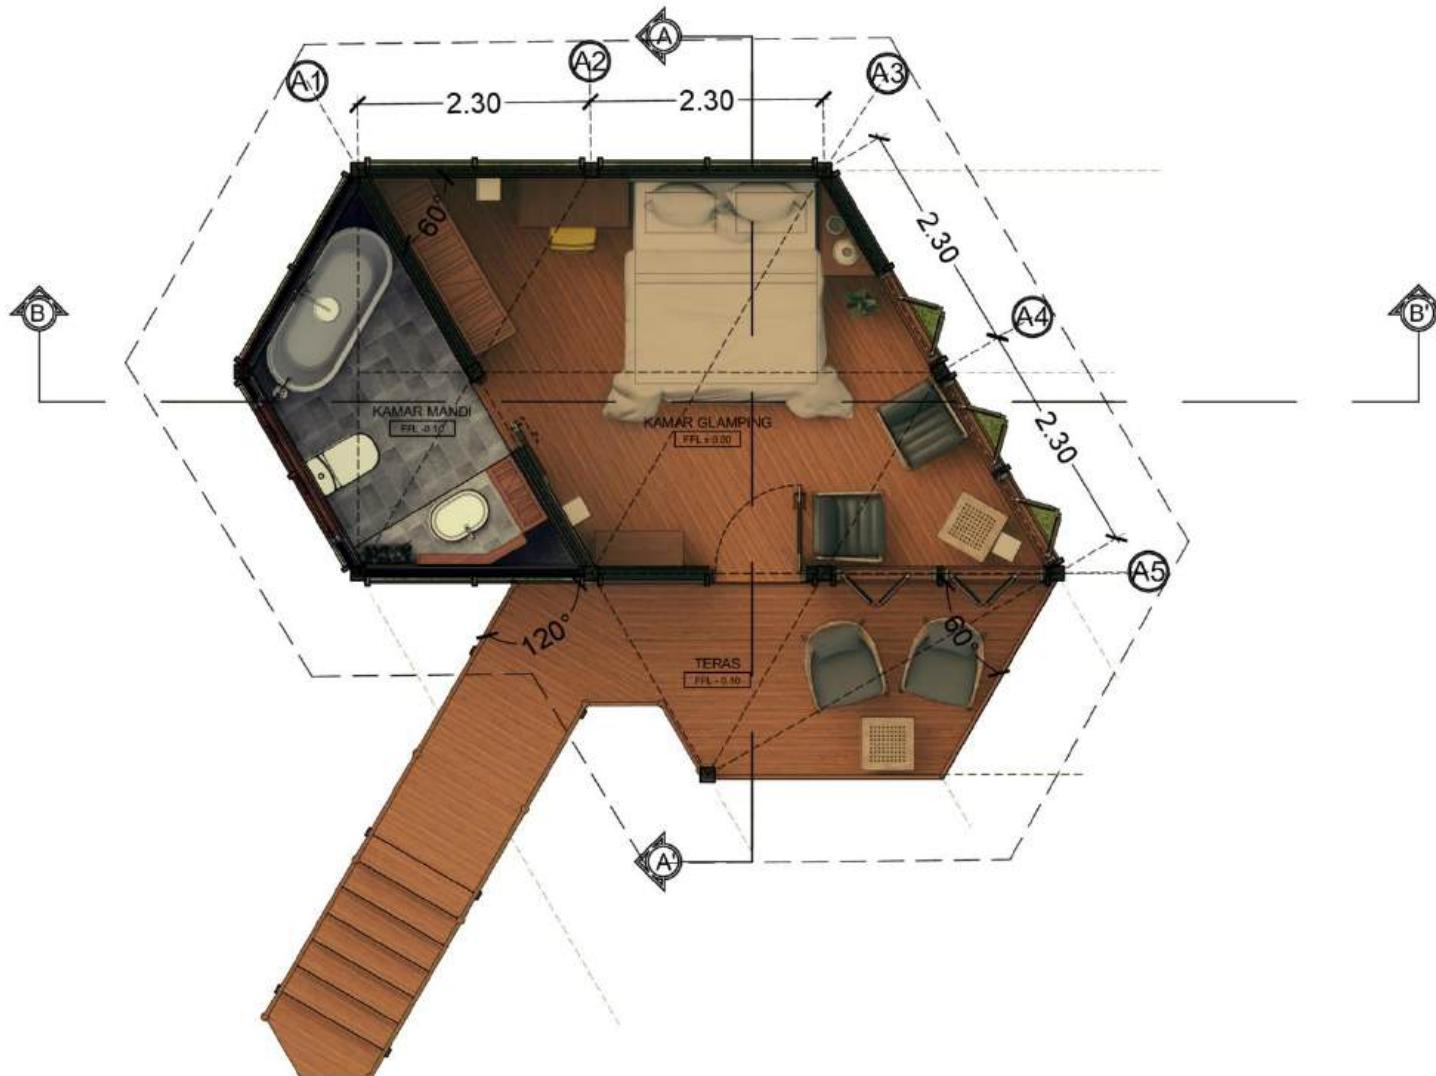

DENAH GLAMPING

SKALA 1 : 75



PRODI TEKNIK ARSITEKTUR
FAKULTAS SAINS DAN TEKNOLOGI
UIN MAULANA MALIK IBRAHIM
MALANG

JUDUL TUGAS AKHIR

PERANCANGAN KAWASAN WISATA
ALAM DAN BUDAYA DI KOMPLEKS
CANDI GANTER, DESA TULUNGREJO,
KABUPATEN MALANG

LOKASI PERANCANGAN

DESA TULUNGREJO, KECAMATAN
NGANTANG, KABUPATEN MALANG

MATA KULIAH

TUGAS AKHIR

NAMA

MUHAMMAD HAFIZ LUTFAN BASRI

NIM

19660046

DOSEN PEMBIMBING 1

DR. YULIA EKA PUTRIE, M.T

DOSEN PEMBIMBING 2

ACHMAD GAT GAUTAMA, M.T

JUDUL GAMBAR

TAMPAK GLAMPING

SKALA

1 : 100

NOMOR LEMBAR

44



TAMPAK DEPAN GLAMPING

SKALA 1 : 100



TAMPAK SAMPING KANAN GLAMPING

SKALA 1 : 100



PRODI TEKNIK ARSITEKTUR
FAKULTAS SAINS DAN TEKNOLOGI
UIN MAULANA MALIK IBRAHIM
MALANG

JUDUL TUGAS AKHIR

PERANCANGAN KAWASAN WISATA
ALAM DAN BUDAYA DI KOMPLEKS
CANDI GANTER, DESA TULUNGREJO,
KABUPATEN MALANG

LOKASI PERANCANGAN

DESA TULUNGREJO, KECAMATAN
NGANTANG, KABUPATEN MALANG

MATA KULIAH

TUGAS AKHIR

NAMA

MUHAMMAD HAFIZ LUTFAN BASRI

NIM

19660046

DOSEN PEMBIMBING 1

DR. YULIA EKA PUTRIE, M.T

DOSEN PEMBIMBING 2

ACHMAD GAT GAUTAMA, M.T

JUDUL GAMBAR

POTONGAN AA' GLAMPING

SKALA

1 : 100

NOMOR LEMBAR

45



POTONGAN AA' GLAMPING

SKALA 1 : 100



PRODI TEKNIK ARSITEKTUR
FAKULTAS SAINS DAN TEKNOLOGI
UIN MAULANA MALIK IBRAHIM
MALANG

JUDUL TUGAS AKHIR

PERANCANGAN KAWASAN WISATA
ALAM DAN BUDAYA DI KOMPLEKS
CANDI GANTER, DESA TULUNGREJO,
KABUPATEN MALANG

LOKASI PERANCANGAN

DESA TULUNGREJO, KECAMATAN
NGANTANG, KABUPATEN MALANG

MATA KULIAH

TUGAS AKHIR

NAMA

MUHAMMAD HAFIZ LUTFAN BASRI

NIM

19660046

DOSEN PEMBIMBING 1

DR. YULIA EKA PUTRIE, M.T

DOSEN PEMBIMBING 2

ACHMAD GAT GAUTAMA, M.T

JUDUL GAMBAR


POTONGAN BB' GLAMPING

SKALA

1 : 100

NOMOR LEMBAR

46

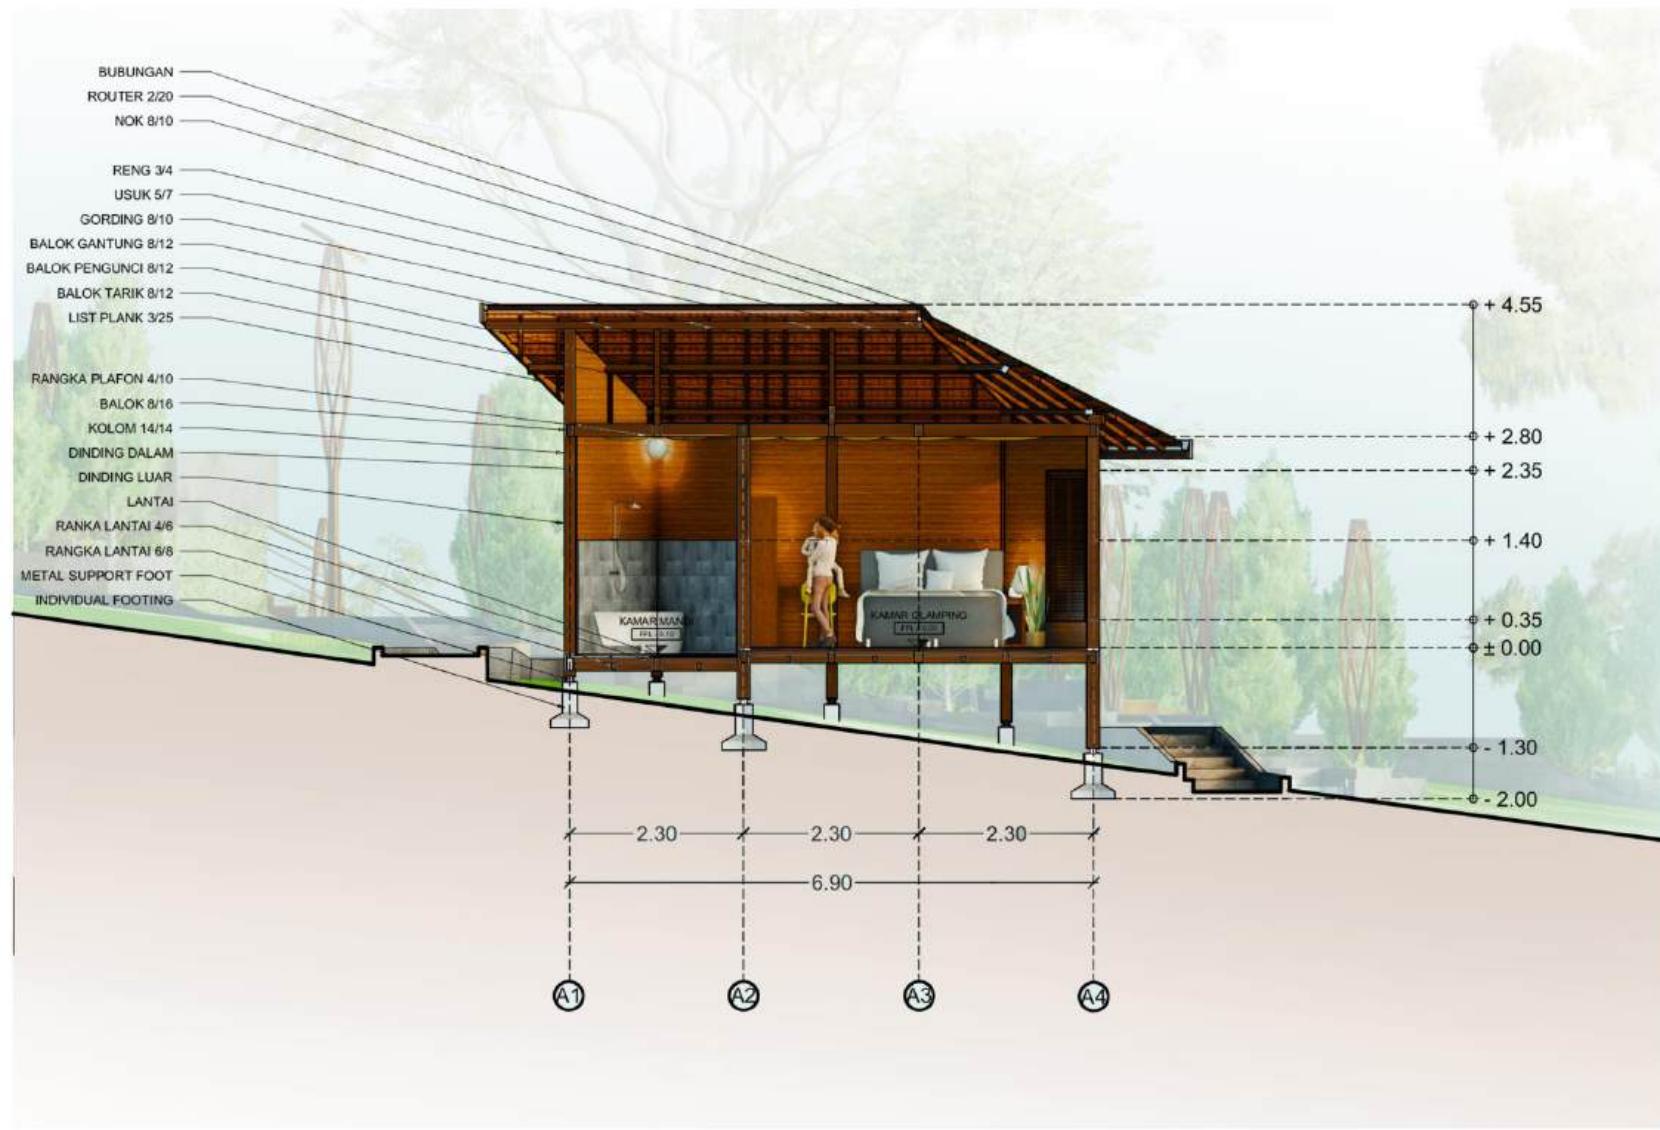

POTONGAN BB' GLAMPING

SKALA 1 : 100



PRODI TEKNIK ARSITEKTUR
FAKULTAS SAINS DAN TEKNOLOGI
UIN MAULANA MALIK IBRAHIM
MALANG

JUDUL TUGAS AKHIR

PERANCANGAN KAWASAN WISATA
ALAM DAN BUDAYA DI KOMPLEKS
CANDI GANTER, DESA TULUNGREJO,
KABUPATEN MALANG

LOKASI PERANCANGAN

DESA TULUNGREJO, KECAMATAN
NGANTANG, KABUPATEN MALANG

MATA KULIAH

TUGAS AKHIR

NAMA

MUHAMMAD HAFIZ LUTFAN BASRI

NIM

19660046

DOSEN PEMBIMBING 1

DR. YULIA EKA PUTRIE, M.T

DOSEN PEMBIMBING 2

ACHMAD GAT GAUTAMA, M.T

JUDUL GAMBAR

P. EKSTERIOR GLAMPING

SKALA

-

NOMOR LEMBAR

47



PERSPEKTIF EKSTERIOR GLAMPING 1



PERSPEKTIF EKSTERIOR GLAMPING 2



PRODI TEKNIK ARSITEKTUR
FAKULTAS SAINS DAN TEKNOLOGI
UIN MAULANA MALIK IBRAHIM
MALANG

JUDUL TUGAS AKHIR

PERANCANGAN KAWASAN WISATA
ALAM DAN BUDAYA DI KOMPLEKS
CANDI GANTER, DESA TULUNGREJO,
KABUPATEN MALANG

LOKASI PERANCANGAN

DESA TULUNGREJO, KECAMATAN
NGANTANG, KABUPATEN MALANG

MATA KULIAH

TUGAS AKHIR

NAMA

MUHAMMAD HAFIZ LUTFAN BASRI

NIM

19660046

DOSEN PEMBIMBING 1

DR. YULIA EKA PUTRIE, M.T

DOSEN PEMBIMBING 2

ACHMAD GAT GAUTAMA, M.T

JUDUL GAMBAR

P. INTERIOR GLAMPING

SKALA


-

NOMOR LEMBAR

48



PERSPEKTIF INTERIOR KAMAR GLAMPING 1

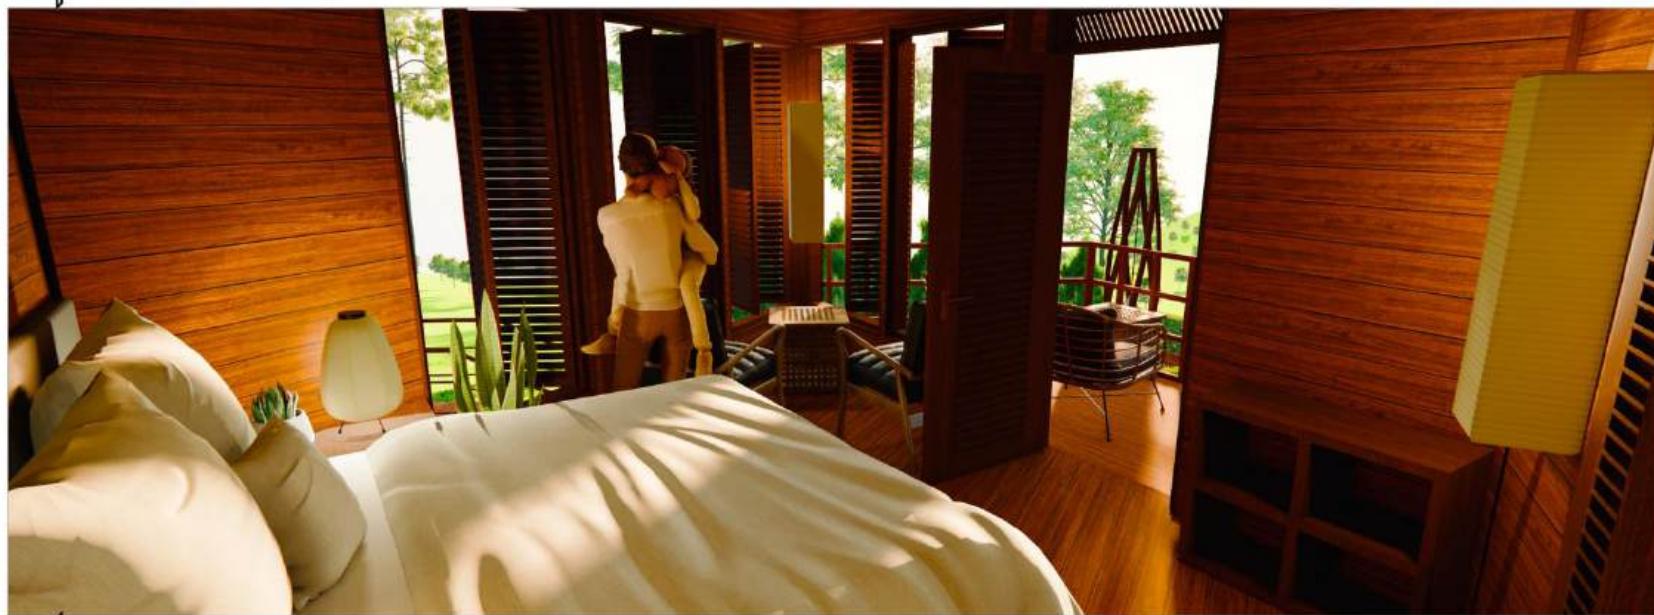

PERSPEKTIF INTERIOR KAMAR GLAMPING 2



PRODI TEKNIK ARSITEKTUR
FAKULTAS SAINS DAN TEKNOLOGI
UIN MAULANA MALIK IBRAHIM
MALANG

JUDUL TUGAS AKHIR

PERANCANGAN KAWASAN WISATA
ALAM DAN BUDAYA DI KOMPLEKS
CANDI GANTER, DESA TULUNGREJO,
KABUPATEN MALANG

LOKASI PERANCANGAN

DESA TULUNGREJO, KECAMATAN
NGANTANG, KABUPATEN MALANG

MATA KULIAH

TUGAS AKHIR

NAMA

MUHAMMAD HAFIZ LUTFAN BASRI

NIM

19660046

DOSEN PEMBIMBING 1

DR. YULIA EKA PUTRIE, M.T

DOSEN PEMBIMBING 2

ACHMAD GAT GAUTAMA, M.T

JUDUL GAMBAR


DENAH PENGELOLA LT1

SKALA

1 : 100

NOMOR LEMBAR

49

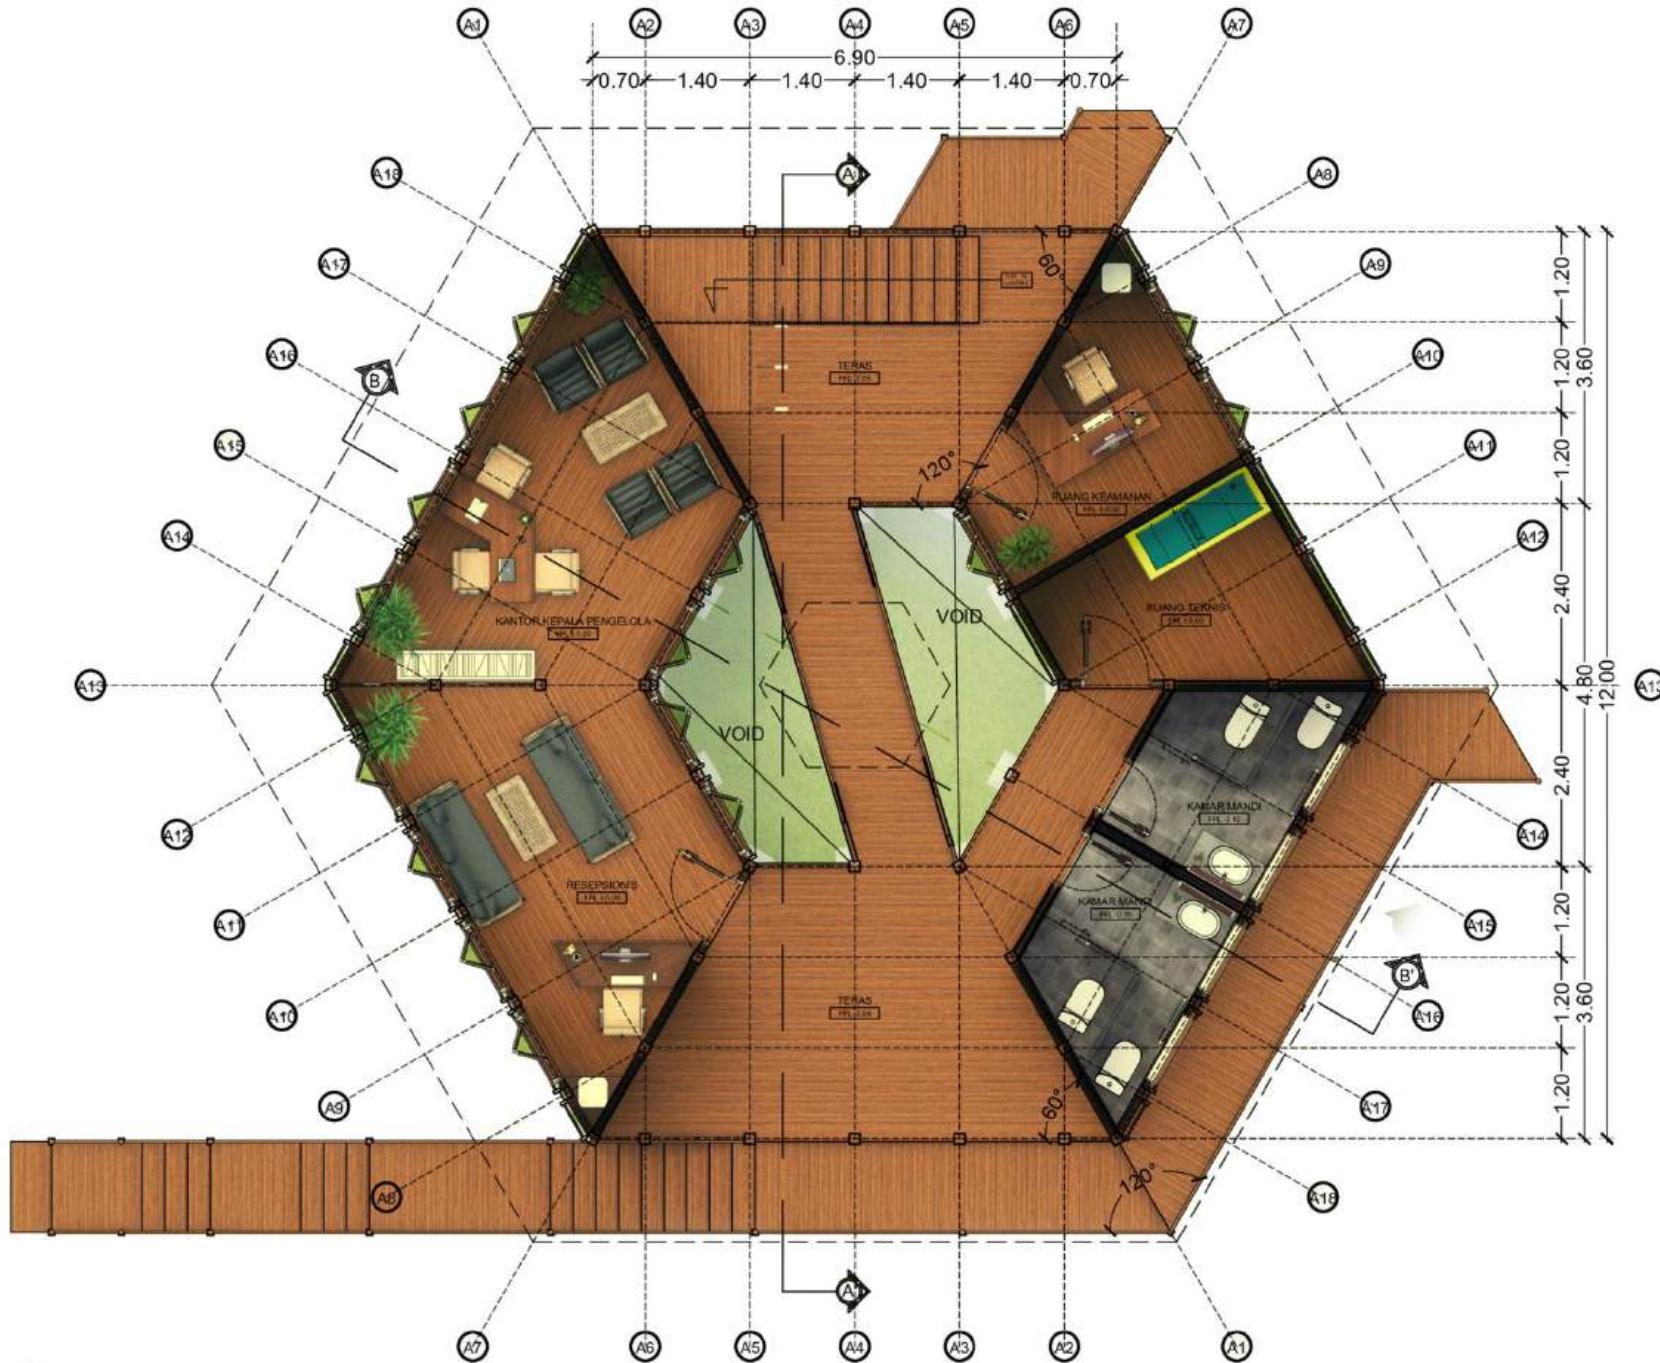

DENAH GEDUNG PENGELOLA LT1

SKALA 1 : 100



PRODI TEKNIK ARSITEKTUR
FAKULTAS SAINS DAN TEKNOLOGI
UIN MAULANA MALIK IBRAHIM
MALANG

JUDUL TUGAS AKHIR

PERANCANGAN KAWASAN WISATA
ALAM DAN BUDAYA DI KOMPLEKS
CANDI GANTER, DESA TULUNGREJO,
KABUPATEN MALANG

LOKASI PERANCANGAN

DESA TULUNGREJO, KECAMATAN
NGANTANG, KABUPATEN MALANG

MATA KULIAH

TUGAS AKHIR

NAMA

MUHAMMAD HAFIZ LUTFAN BASRI

NIM

19660046

DOSEN PEMBIMBING 1

DR. YULIA EKA PUTRIE, M.T

DOSEN PEMBIMBING 2

ACHMAD GAT GAUTAMA, M.T

JUDUL GAMBAR


DENAH PENGELOLA LT2

SKALA

1 : 100

NOMOR LEMBAR

50

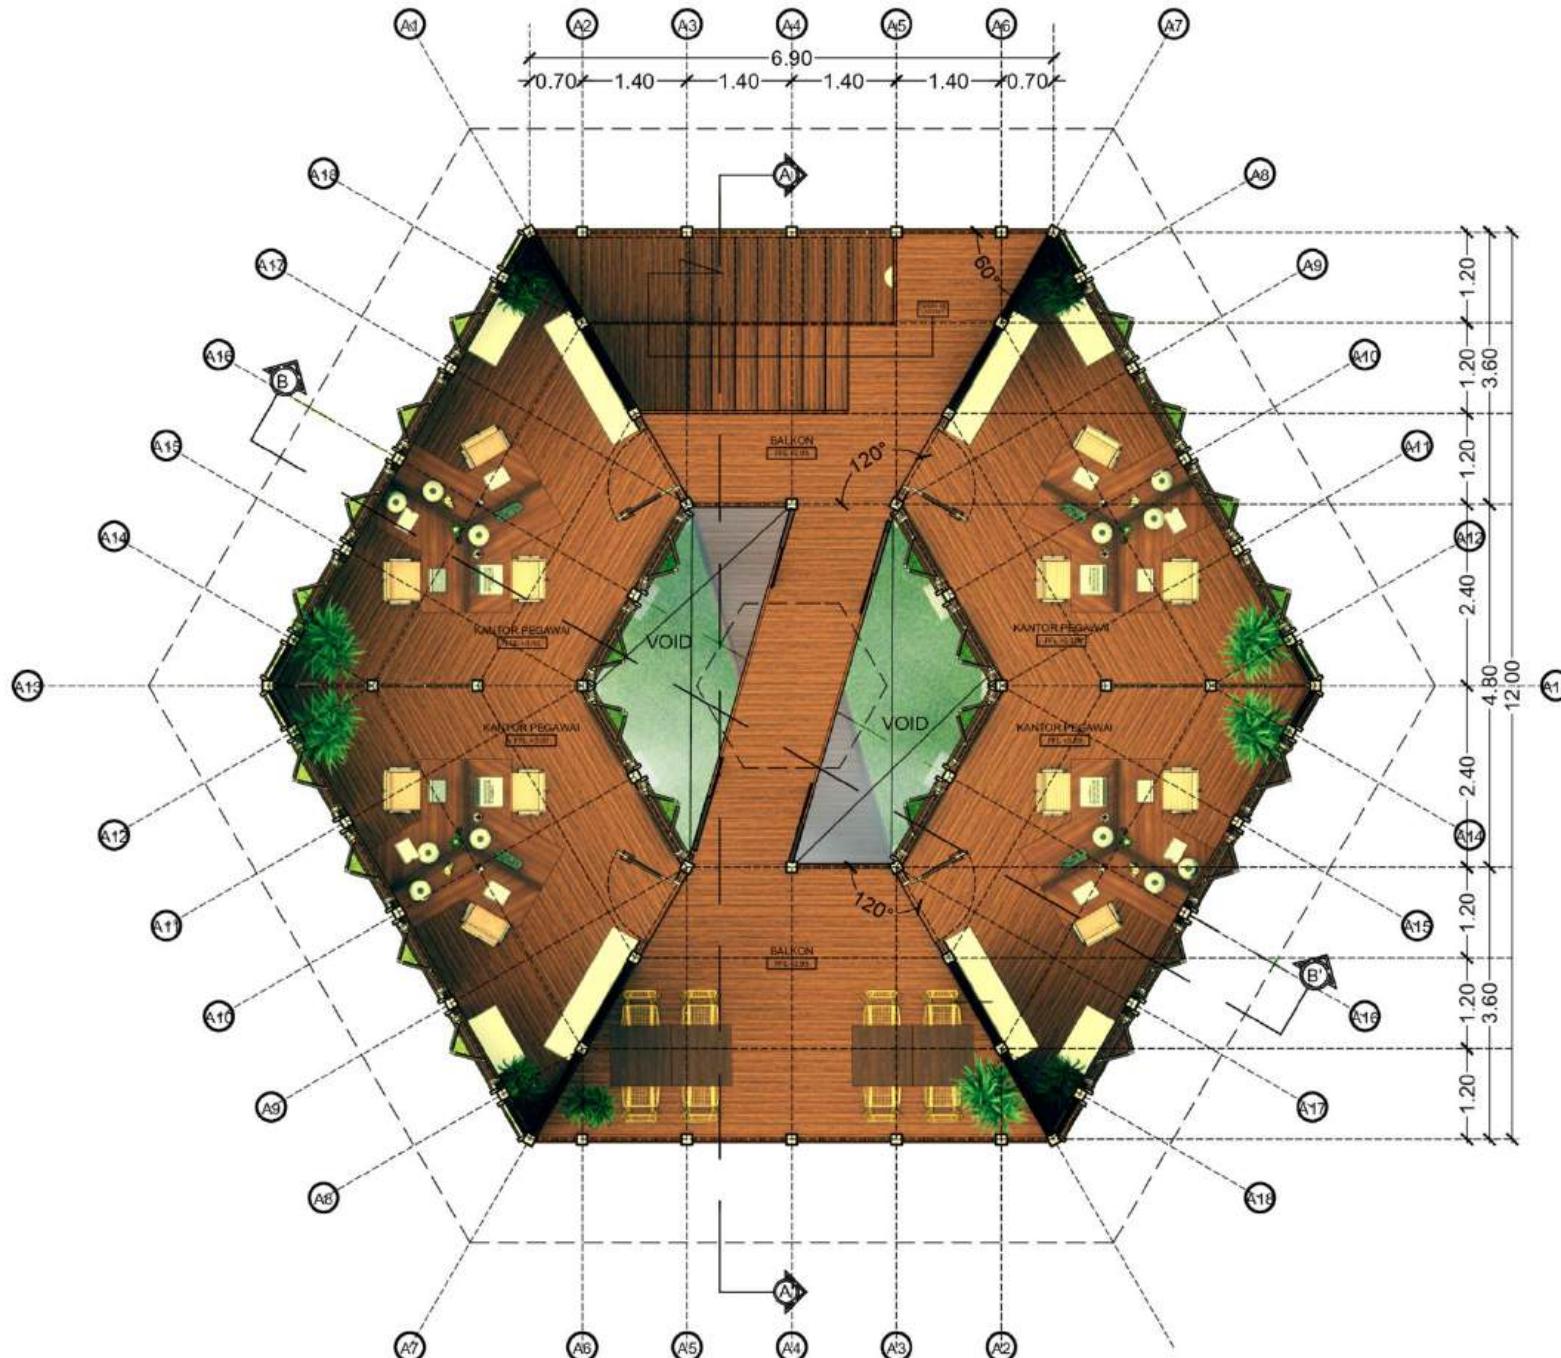

DENAH GEDUNG PENGELOLA LT2

SKALA 1 : 100



PRODI TEKNIK ARSITEKTUR
FAKULTAS SAINS DAN TEKNOLOGI
UIN MAULANA MALIK IBRAHIM
MALANG

JUDUL TUGAS AKHIR

PERANCANGAN KAWASAN WISATA
ALAM DAN BUDAYA DI KOMPLEKS
CANDI GANTER, DESA TULUNGREJO,
KABUPATEN MALANG

LOKASI PERANCANGAN

DESA TULUNGREJO, KECAMATAN
NGANTANG, KABUPATEN MALANG

MATA KULIAH

TUGAS AKHIR

NAMA

MUHAMMAD HAFIZ LUTFAN BASRI

NIM

19660046

DOSEN PEMBIMBING 1

DR. YULIA EKA PUTRIE, M.T

DOSEN PEMBIMBING 2

ACHMAD GAT GAUTAMA, M.T

JUDUL GAMBAR

TAMPAK PENGELOLA

SKALA

1 : 100

NOMOR LEMBAR

51



TAMPAK DEPAN PENGELOLA

SKALA 1 : 100



PRODI TEKNIK ARSITEKTUR
FAKULTAS SAINS DAN TEKNOLOGI
UIN MAULANA MALIK IBRAHIM
MALANG

JUDUL TUGAS AKHIR

PERANCANGAN KAWASAN WISATA
ALAM DAN BUDAYA DI KOMPLEKS
CANDI GANTER, DESA TULUNGREJO,
KABUPATEN MALANG

LOKASI PERANCANGAN

DESA TULUNGREJO, KECAMATAN
NGANTANG, KABUPATEN MALANG

MATA KULIAH

TUGAS AKHIR

NAMA

MUHAMMAD HAFIZ LUTFAN BASRI

NIM

19660046

DOSEN PEMBIMBING 1

DR. YULIA EKA PUTRIE, M.T

DOSEN PEMBIMBING 2

ACHMAD GAT GAUTAMA, M.T

JUDUL GAMBAR

TAMPAK PENGELOLA

SKALA

1 : 100

NOMOR LEMBAR

52



TAMPAK SAMPING KIRI PENGELOLA

SKALA 1 : 100



PRODI TEKNIK ARSITEKTUR
FAKULTAS SAINS DAN TEKNOLOGI
UIN MAULANA MALIK IBRAHIM
MALANG

JUDUL TUGAS AKHIR

PERANCANGAN KAWASAN WISATA
ALAM DAN BUDAYA DI KOMPLEKS
CANDI GANTER, DESA TULUNGREJO,
KABUPATEN MALANG

LOKASI PERANCANGAN

DESA TULUNGREJO, KECAMATAN
NGANTANG, KABUPATEN MALANG

MATA KULIAH

TUGAS AKHIR

NAMA

MUHAMMAD HAFIZ LUTFAN BASRI

NIM

19660046

DOSEN PEMBIMBING 1

DR. YULIA EKA PUTRIE, M.T

DOSEN PEMBIMBING 2

ACHMAD GAT GAUTAMA, M.T

JUDUL GAMBAR


POTONGAN GEDUNG PENGELOLA

SKALA

1 : 100

NOMOR LEMBAR

53

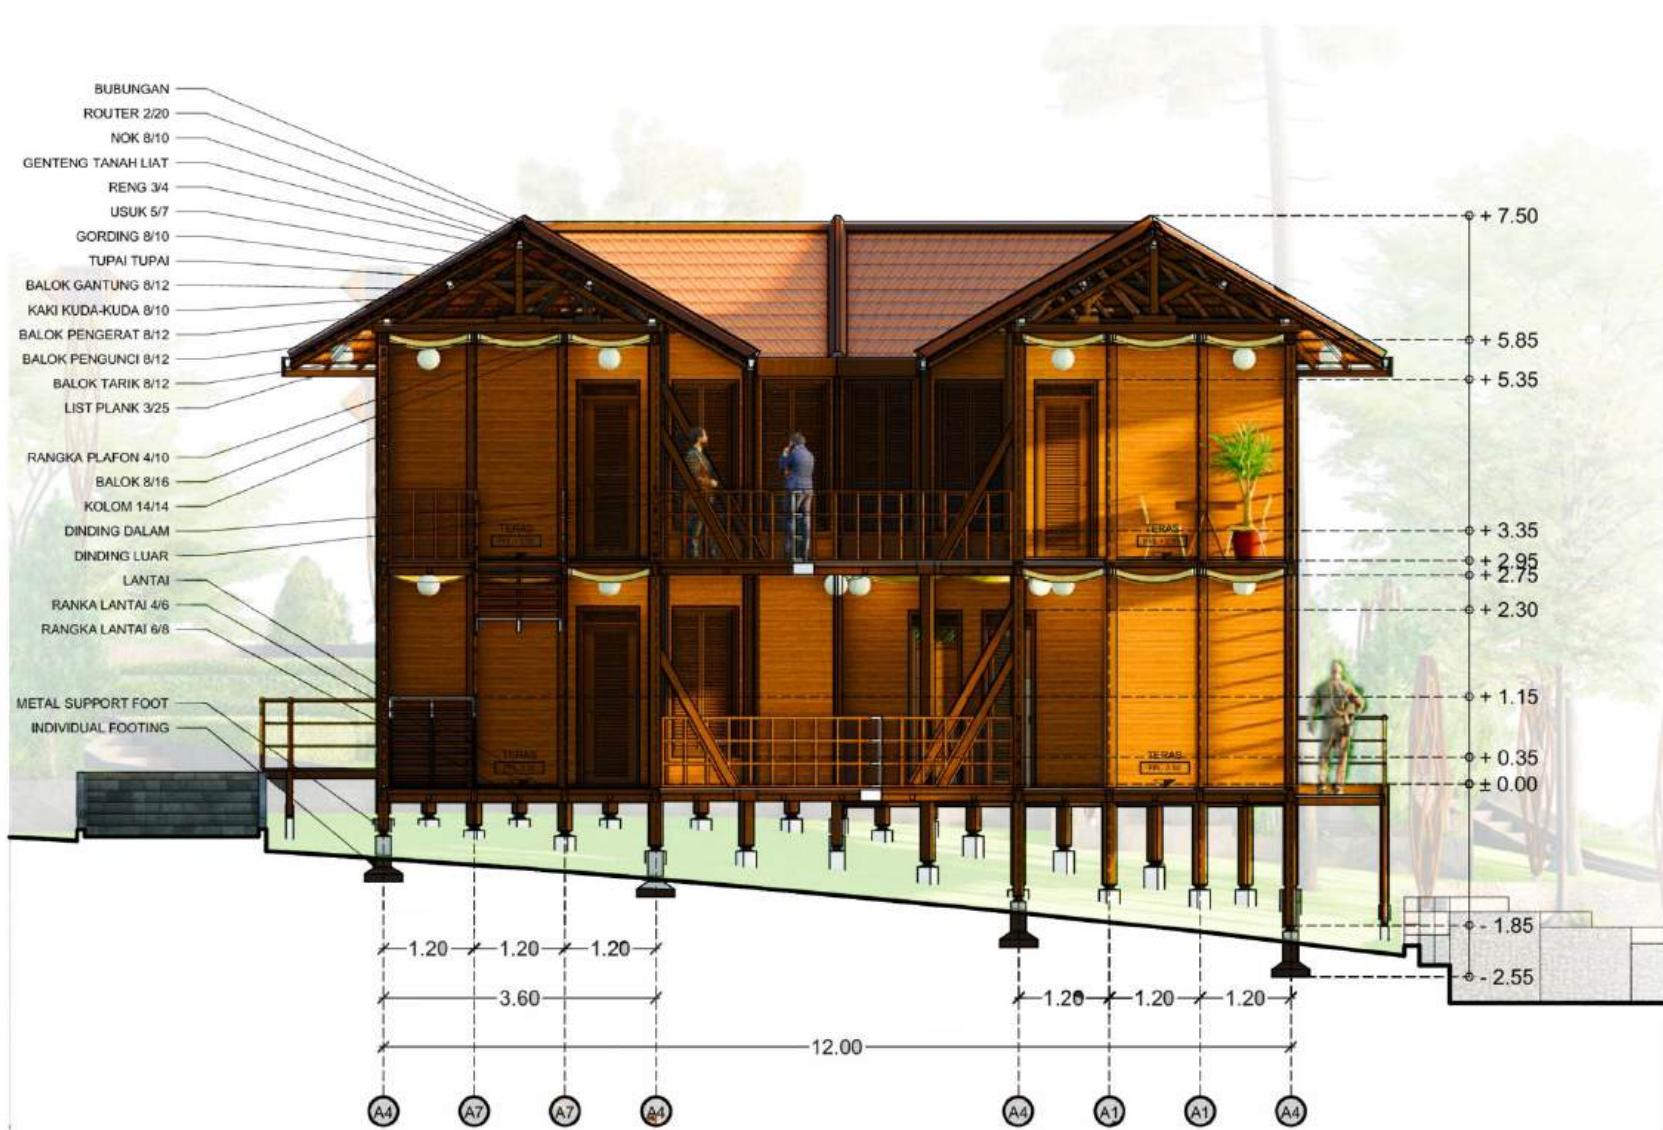

POTONGAN AA' GEDUNG PENGELOLA

SKALA 1 : 100



PRODI TEKNIK ARSITEKTUR
FAKULTAS SAINS DAN TEKNOLOGI
UIN MAULANA MALIK IBRAHIM
MALANG

JUDUL TUGAS AKHIR

PERANCANGAN KAWASAN WISATA
ALAM DAN BUDAYA DI KOMPLEKS
CANDI GANTER, DESA TULUNGREJO,
KABUPATEN MALANG

LOKASI PERANCANGAN

DESA TULUNGREJO, KECAMATAN
NGANTANG, KABUPATEN MALANG

MATA KULIAH

TUGAS AKHIR

NAMA

MUHAMMAD HAFIZ LUTFAN BASRI

NIM

19660046

DOSEN PEMBIMBING 1

DR. YULIA EKA PUTRIE, M.T

DOSEN PEMBIMBING 2

ACHMAD GAT GAUTAMA, M.T

JUDUL GAMBAR


POTONGAN GALERI

SKALA

1 : 100

NOMOR LEMBAR

54

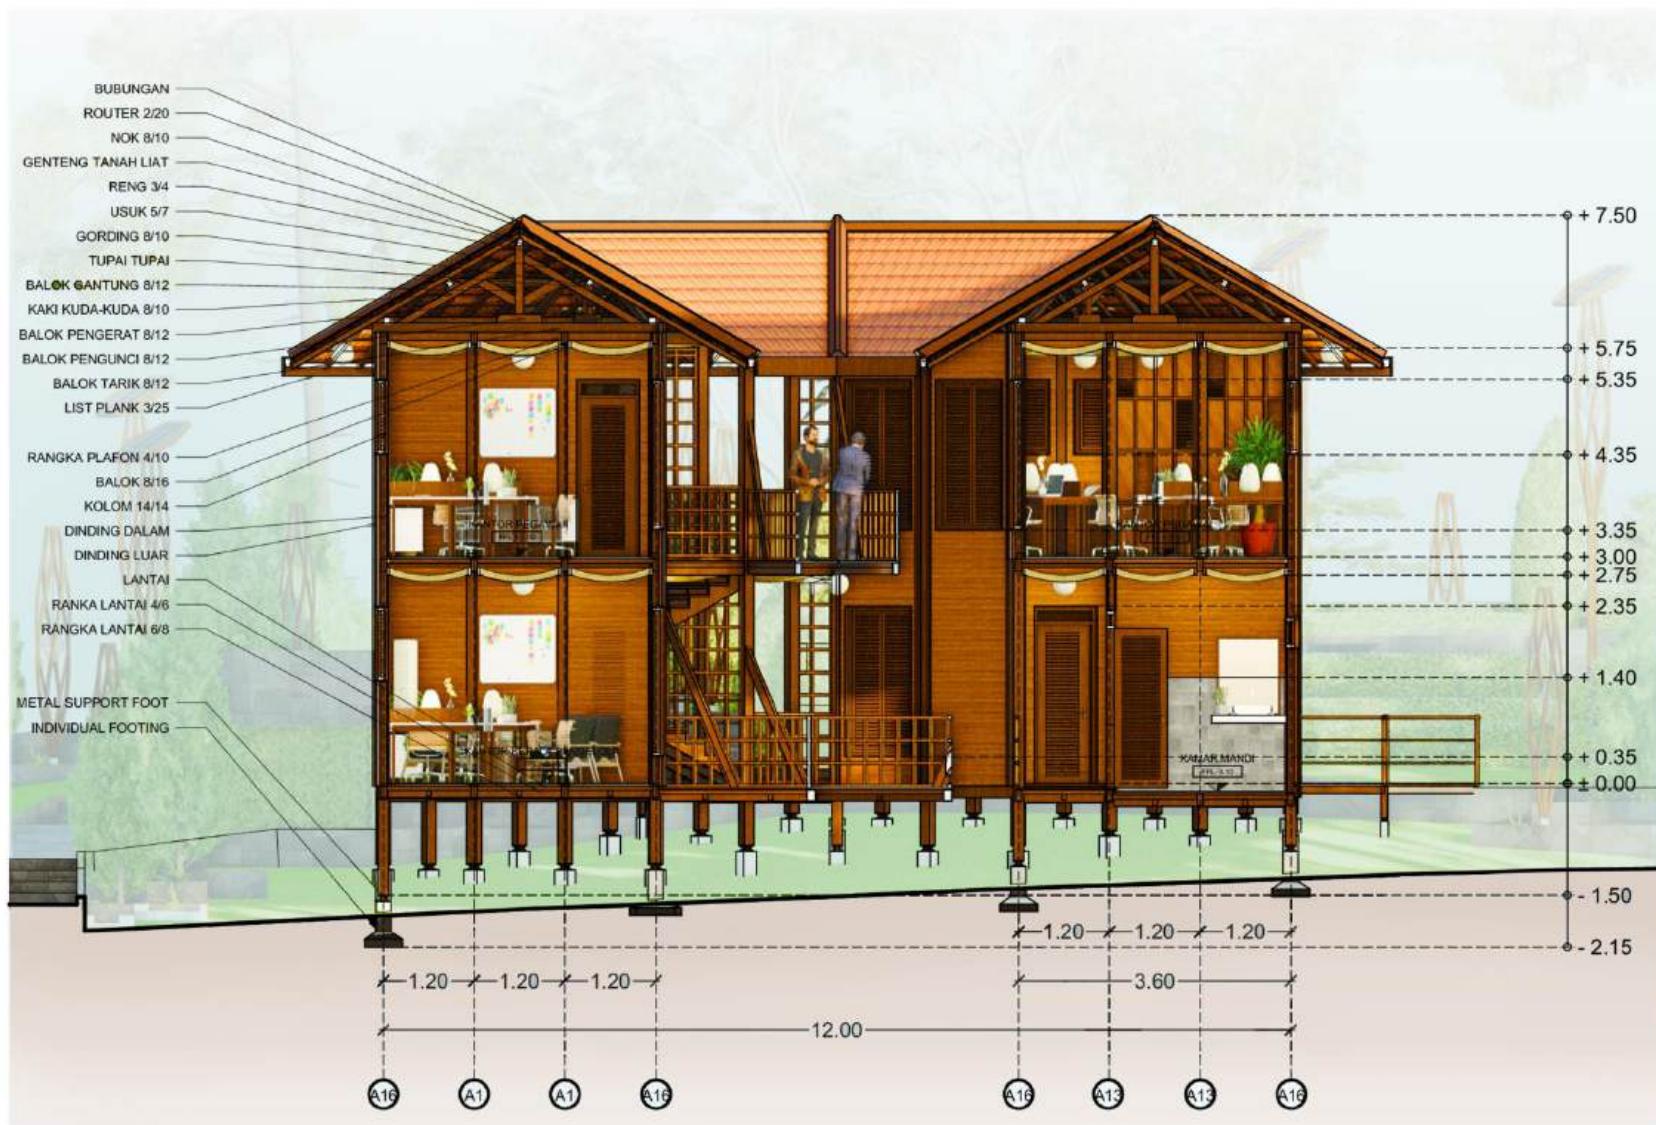

POTONGAN BB' GEDUNG PENGELOLA

SKALA 1 : 100



PRODI TEKNIK ARSITEKTUR
FAKULTAS SAINS DAN TEKNOLOGI
UIN MAULANA MALIK IBRAHIM
MALANG

JUDUL TUGAS AKHIR

PERANCANGAN KAWASAN WISATA
ALAM DAN BUDAYA DI KOMPLEKS
CANDI GANTER, DESA TULUNGREJO,
KABUPATEN MALANG

LOKASI PERANCANGAN

DESA TULUNGREJO, KECAMATAN
NGANTANG, KABUPATEN MALANG

MATA KULIAH

TUGAS AKHIR

NAMA

MUHAMMAD HAFIZ LUTFAN BASRI

NIM

19660046

DOSEN PEMBIMBING 1

DR. YULIA EKA PUTRIE, M.T

DOSEN PEMBIMBING 2

ACHMAD GAT GAUTAMA, M.T

JUDUL GAMBAR

P. EKSTERIOR PENGELOLA

SKALA

-

NOMOR LEMBAR

55



PERSPEKTIF EKSTERIOR PENGELOLA 1



PERSPEKTIF EKSTERIOR PENGELOLA 2



PRODI TEKNIK ARSITEKTUR
FAKULTAS SAINS DAN TEKNOLOGI
UIN MAULANA MALIK IBRAHIM
MALANG

JUDUL TUGAS AKHIR

PERANCANGAN KAWASAN WISATA
ALAM DAN BUDAYA DI KOMPLEKS
CANDI GANTER, DESA TULUNGREJO,
KABUPATEN MALANG

LOKASI PERANCANGAN

DESA TULUNGREJO, KECAMATAN
NGANTANG, KABUPATEN MALANG

MATA KULIAH

TUGAS AKHIR

NAMA

MUHAMMAD HAFIZ LUTFAN BASRI

NIM

19660046

DOSEN PEMBIMBING 1

DR. YULIA EKA PUTRIE, M.T

DOSEN PEMBIMBING 2

ACHMAD GAT GAUTAMA, M.T

JUDUL GAMBAR

P. INTERIOR PENGELOLA

SKALA

NOMOR LEMBAR

56



PERSPEKTIF INTERIOR KANTOR PEGAWAI



PERSPEKTIF INTERIOR RESEPSIONIS



PRODI TEKNIK ARSITEKTUR
FAKULTAS SAINS DAN TEKNOLOGI
UIN MAULANA MALIK IBRAHIM
MALANG

JUDUL TUGAS AKHIR

PERANCANGAN KAWASAN WISATA
ALAM DAN BUDAYA DI KOMPLEKS
CANDI GANTER, DESA TULUNGREJO,
KABUPATEN MALANG

LOKASI PERANCANGAN

DESA TULUNGREJO, KECAMATAN
NGANTANG, KABUPATEN MALANG

MATA KULIAH

TUGAS AKHIR

NAMA

MUHAMMAD HAFIZ LUTFAN BASRI

NIM

19660046

DOSEN PEMBIMBING 1

DR. YULIA EKA PUTRIE, M.T

DOSEN PEMBIMBING 2

ACHMAD GAT GAUTAMA, M.T

JUDUL GAMBAR


DENAH MUSHOLLA LT1

SKALA

1 : 100

NOMOR LEMBAR

57

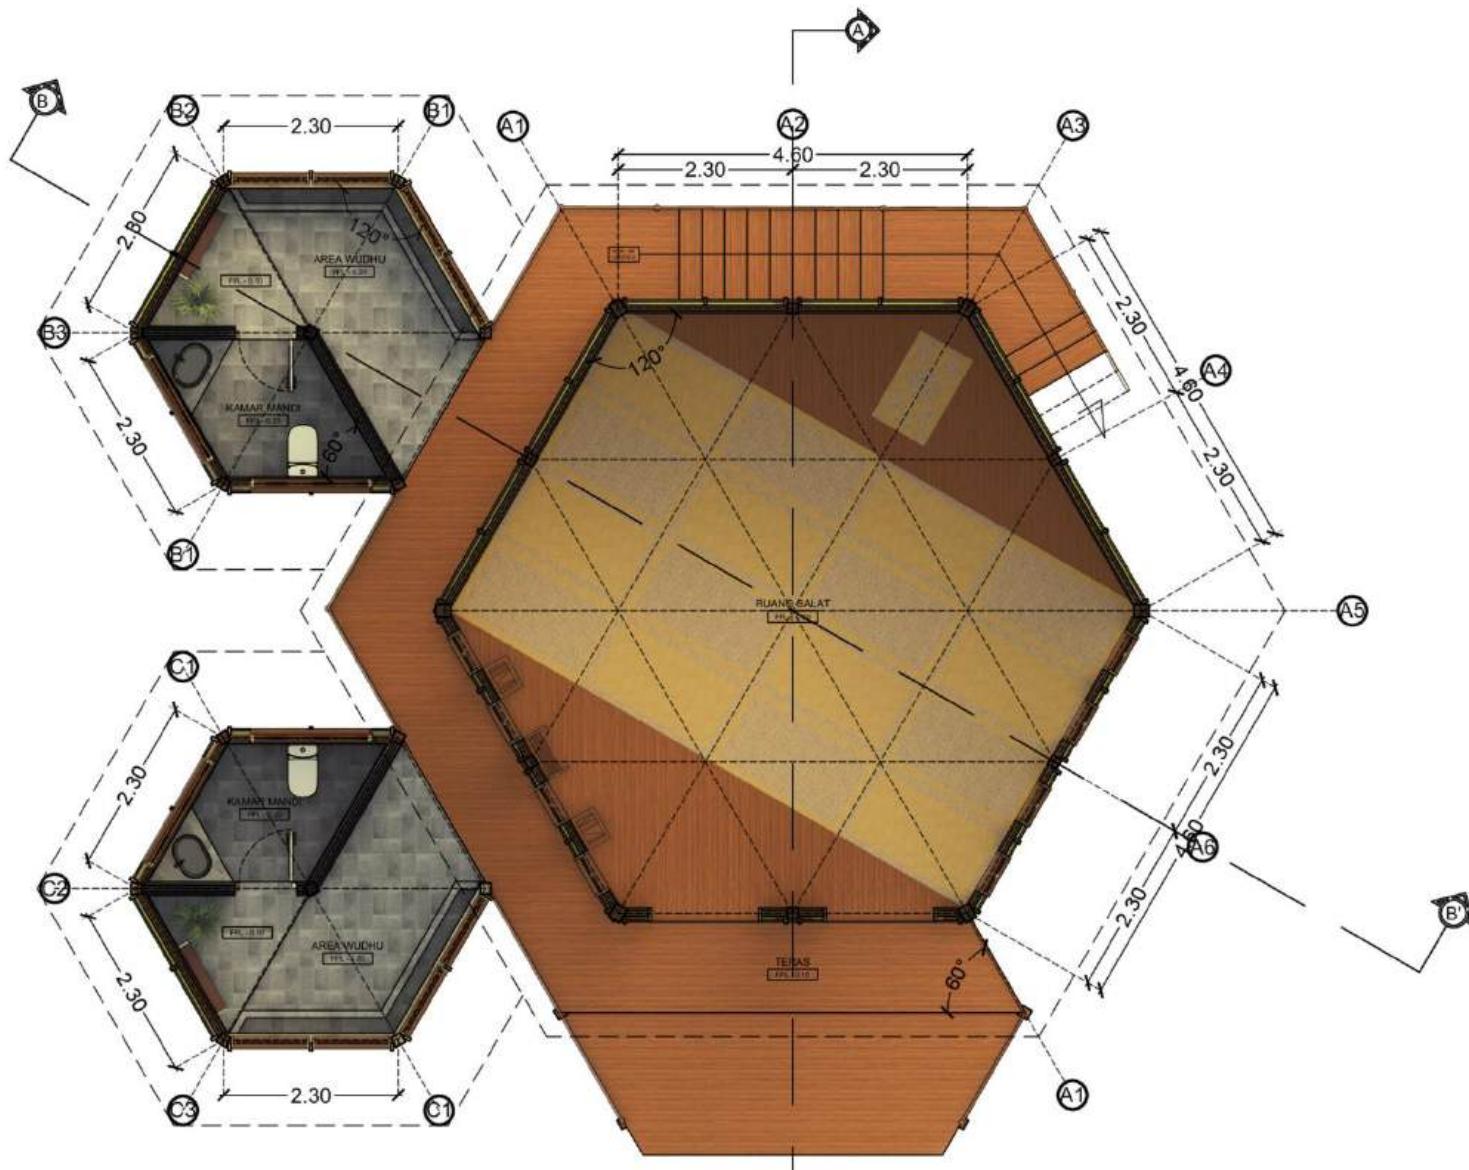

DENAH MUSHOLLA LT1

SKALA 1 : 100



PRODI TEKNIK ARSITEKTUR
FAKULTAS SAINS DAN TEKNOLOGI
UIN MAULANA MALIK IBRAHIM
MALANG

JUDUL TUGAS AKHIR

PERANCANGAN KAWASAN WISATA
ALAM DAN BUDAYA DI KOMPLEKS
CANDI GANTER, DESA TULUNGREJO,
KABUPATEN MALANG

LOKASI PERANCANGAN

DESA TULUNGREJO, KECAMATAN
NGANTANG, KABUPATEN MALANG

MATA KULIAH

TUGAS AKHIR

NAMA

MUHAMMAD HAFIZ LUTFAN BASRI

NIM

19660046

DOSEN PEMBIMBING 1

DR. YULIA EKA PUTRIE, M.T

DOSEN PEMBIMBING 2

ACHMAD GAT GAUTAMA, M.T

JUDUL GAMBAR


DENAH MUSHOLLA LT1

SKALA

1 : 100

NOMOR LEMBAR

58

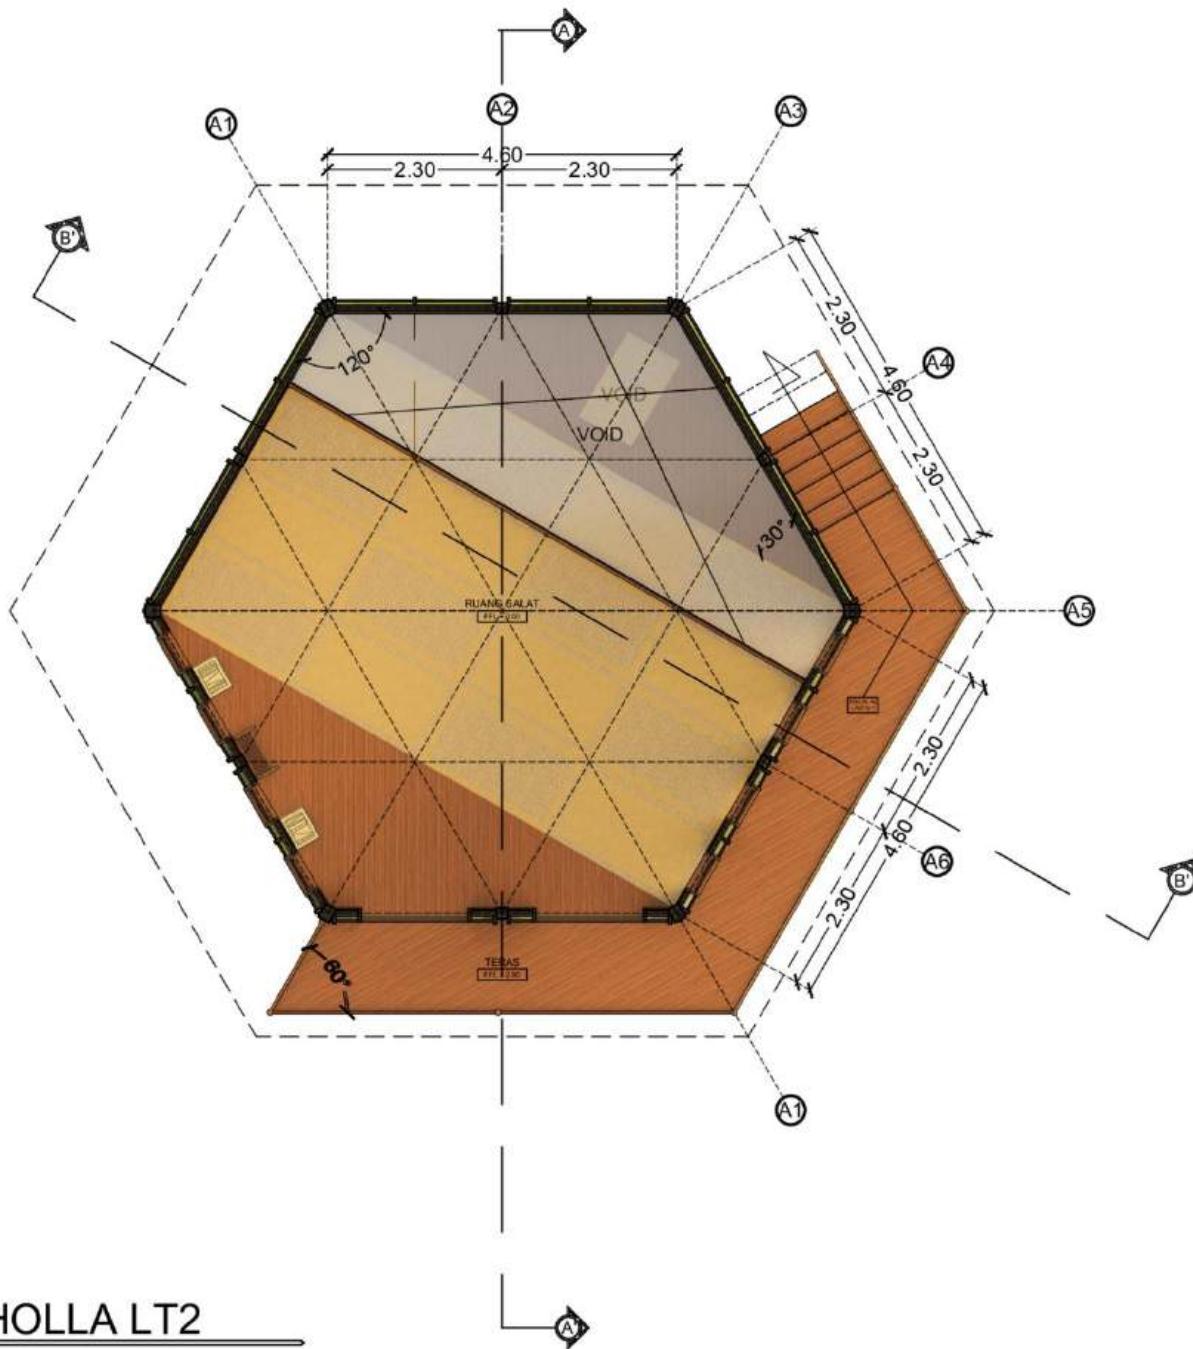

DENAH MUSHOLLA LT2

SKALA 1 : 100



PRODI TEKNIK ARSITEKTUR
FAKULTAS SAINS DAN TEKNOLOGI
UIN MAULANA MALIK IBRAHIM
MALANG

JUDUL TUGAS AKHIR

PERANCANGAN KAWASAN WISATA
ALAM DAN BUDAYA DI KOMPLEKS
CANDI GANTER, DESA TULUNGREJO,
KABUPATEN MALANG

LOKASI PERANCANGAN

DESA TULUNGREJO, KECAMATAN
NGANTANG, KABUPATEN MALANG

MATA KULIAH

TUGAS AKHIR

NAMA

MUHAMMAD HAFIZ LUTFAN BASRI

NIM

19660046

DOSEN PEMBIMBING 1

DR. YULIA EKA PUTRIE, M.T

DOSEN PEMBIMBING 2

ACHMAD GAT GAUTAMA, M.T

JUDUL GAMBAR

TAMPAK MUSHOLLA

SKALA

1 : 100

NOMOR LEMBAR

59



TAMPAK DEPAN MUSHOLLA

SKALA 1 : 100



PRODI TEKNIK ARSITEKTUR
FAKULTAS SAINS DAN TEKNOLOGI
UIN MAULANA MALIK IBRAHIM
MALANG

JUDUL TUGAS AKHIR

PERANCANGAN KAWASAN WISATA
ALAM DAN BUDAYA DI KOMPLEKS
CANDI GANTER, DESA TULUNGREJO,
KABUPATEN MALANG

LOKASI PERANCANGAN

DESA TULUNGREJO, KECAMATAN
NGANTANG, KABUPATEN MALANG

MATA KULIAH

TUGAS AKHIR

NAMA

MUHAMMAD HAFIZ LUTFAN BASRI

NIM

19660046

DOSEN PEMBIMBING 1

DR. YULIA EKA PUTRIE, M.T

DOSEN PEMBIMBING 2

ACHMAD GAT GAUTAMA, M.T

JUDUL GAMBAR

TAMPAK MUSHOLLA

SKALA

1 : 100

NOMOR LEMBAR

60



TAMPAK SAMPING KANAN MUSHOLLA

SKALA 1 : 100



PRODI TEKNIK ARSITEKTUR
FAKULTAS SAINS DAN TEKNOLOGI
UIN MAULANA MALIK IBRAHIM
MALANG

JUDUL TUGAS AKHIR

PERANCANGAN KAWASAN WISATA
ALAM DAN BUDAYA DI KOMPLEKS
CANDI GANTER, DESA TULUNGREJO,
KABUPATEN MALANG

LOKASI PERANCANGAN

DESA TULUNGREJO, KECAMATAN
NGANTANG, KABUPATEN MALANG

MATA KULIAH

TUGAS AKHIR

NAMA

MUHAMMAD HAFIZ LUTFAN BASRI

NIM

19660046

DOSEN PEMBIMBING 1

DR. YULIA EKA PUTRIE, M.T

DOSEN PEMBIMBING 2

ACHMAD GAT GAUTAMA, M.T

JUDUL GAMBAR


POTONGAN AA' MUSHOLLA

SKALA

1 : 100

NOMOR LEMBAR

61

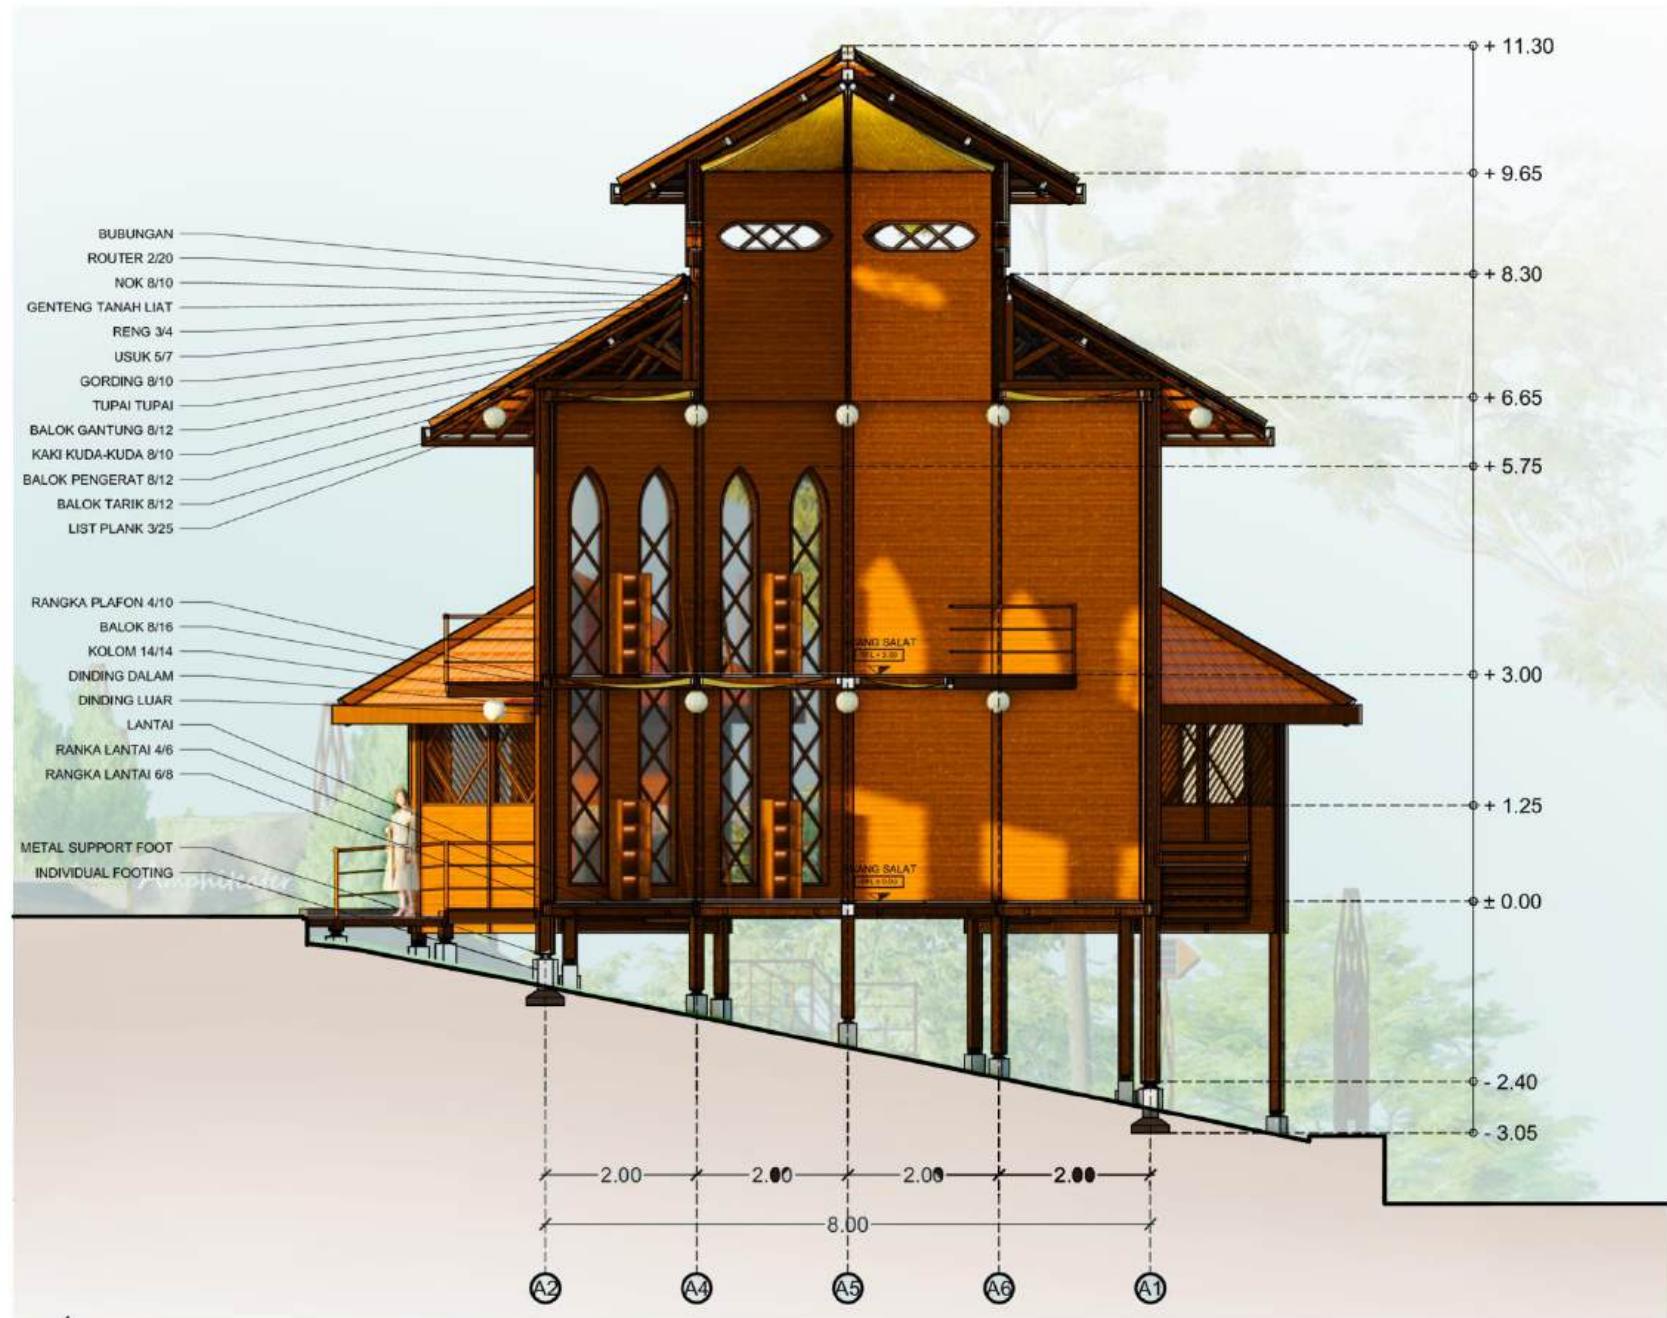

POTONGAN AA' MUSHOLLA

SKALA 1 : 100



PRODI TEKNIK ARSITEKTUR
FAKULTAS SAINS DAN TEKNOLOGI
UIN MAULANA MALIK IBRAHIM
MALANG

JUDUL TUGAS AKHIR

PERANCANGAN KAWASAN WISATA
ALAM DAN BUDAYA DI KOMPLEKS
CANDI GANTER, DESA TULUNGREJO,
KABUPATEN MALANG

LOKASI PERANCANGAN

DESA TULUNGREJO, KECAMATAN
NGANTANG, KABUPATEN MALANG

MATA KULIAH

TUGAS AKHIR

NAMA

MUHAMMAD HAFIZ LUTFAN BASRI

NIM

19660046

DOSEN PEMBIMBING 1

DR. YULIA EKA PUTRIE, M.T

DOSEN PEMBIMBING 2

ACHMAD GAT GAUTAMA, M.T

JUDUL GAMBAR


POTONGAN BB' MUSHOLLA

SKALA

1 : 100

NOMOR LEMBAR

62

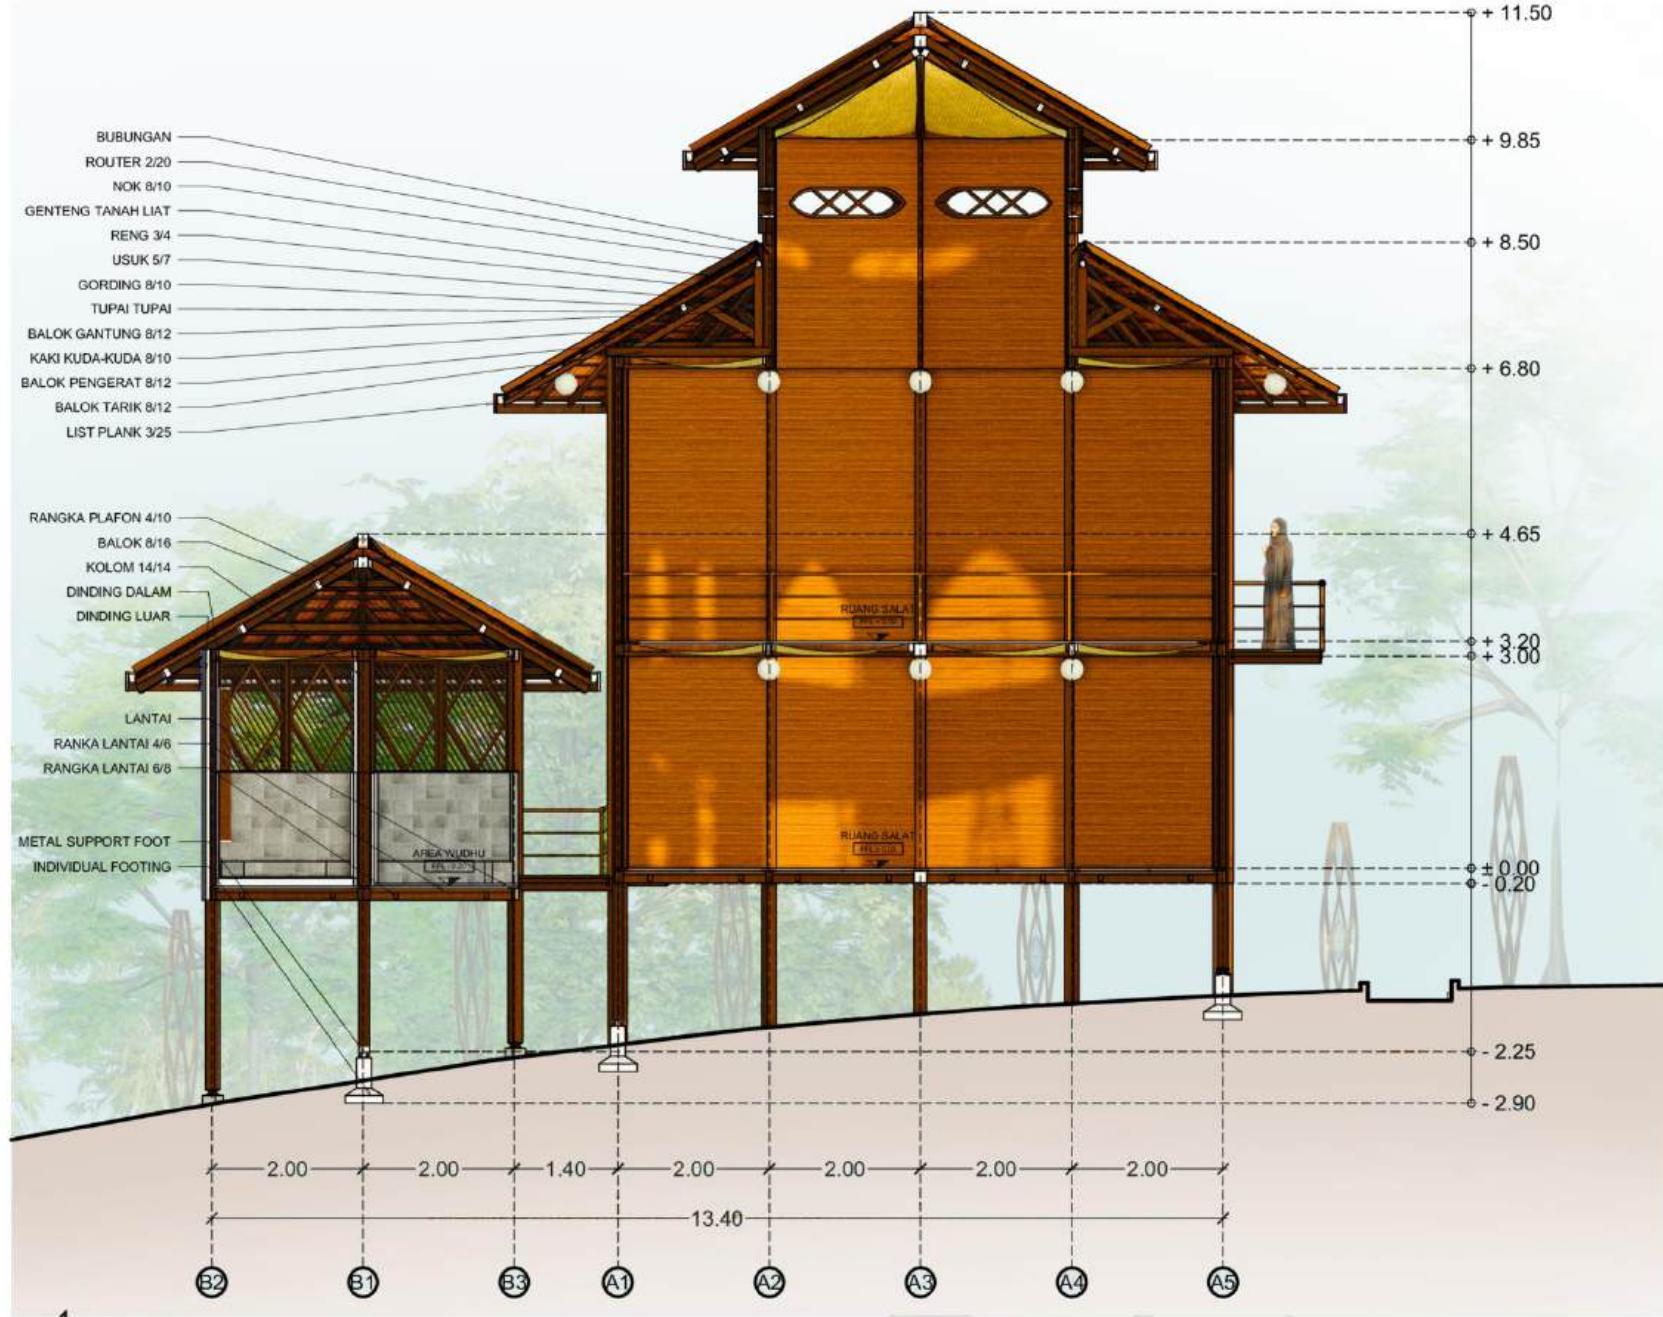



PRODI TEKNIK ARSITEKTUR
FAKULTAS SAINS DAN TEKNOLOGI
UIN MAULANA MALIK IBRAHIM
MALANG

JUDUL TUGAS AKHIR

PERANCANGAN KAWASAN WISATA
ALAM DAN BUDAYA DI KOMPLEKS
CANDI GANTER, DESA TULUNGREJO,
KABUPATEN MALANG

LOKASI PERANCANGAN

DESA TULUNGREJO, KECAMATAN
NGANTANG, KABUPATEN MALANG

MATA KULIAH

TUGAS AKHIR

NAMA

MUHAMMAD HAFIZ LUTFAN BASRI

NIM

19660046

DOSEN PEMBIMBING 1

DR. YULIA EKA PUTRIE, M.T

DOSEN PEMBIMBING 2

ACHMAD GAT GAUTAMA, M.T


JUDUL GAMBAR

P. EKSTERIOR MUSHOLLA

SKALA

NOMOR LEMBAR

63

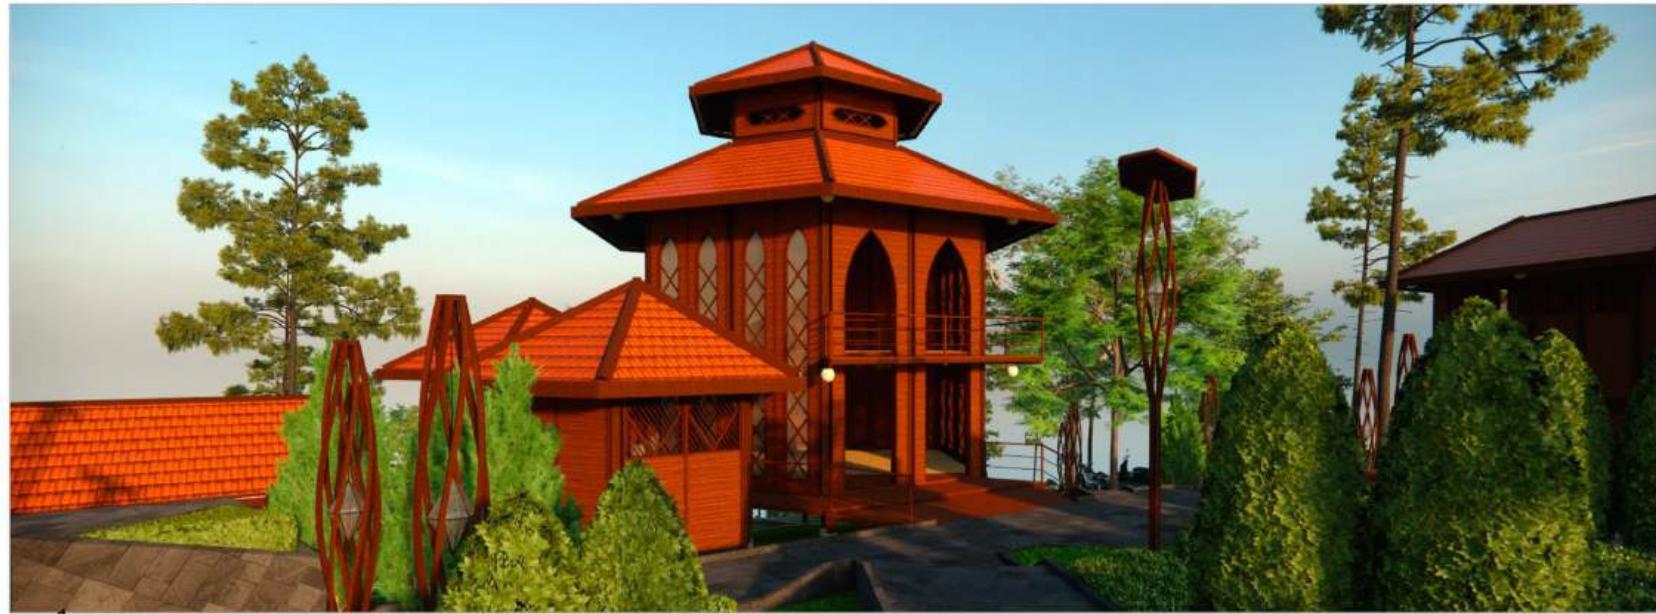

PERSPEKTIF EKSTERIOR MUSHOLLA 1



PERSPEKTIF EKSTERIOR MUSHOLLA 2



PRODI TEKNIK ARSITEKTUR
FAKULTAS SAINS DAN TEKNOLOGI
UIN MAULANA MALIK IBRAHIM
MALANG

JUDUL TUGAS AKHIR

PERANCANGAN KAWASAN WISATA
ALAM DAN BUDAYA DI KOMPLEKS
CANDI GANTER, DESA TULUNGREJO,
KABUPATEN MALANG

LOKASI PERANCANGAN

DESA TULUNGREJO, KECAMATAN
NGANTANG, KABUPATEN MALANG

MATA KULIAH

TUGAS AKHIR

NAMA

MUHAMMAD HAFIZ LUTFAN BASRI

NIM

19660046

DOSEN PEMBIMBING 1

DR. YULIA EKA PUTRIE, M.T

DOSEN PEMBIMBING 2

ACHMAD GAT GAUTAMA, M.T


JUDUL GAMBAR

P. INTERIOR RUANG SALAT


SKALA

NOMOR LEMBAR

64

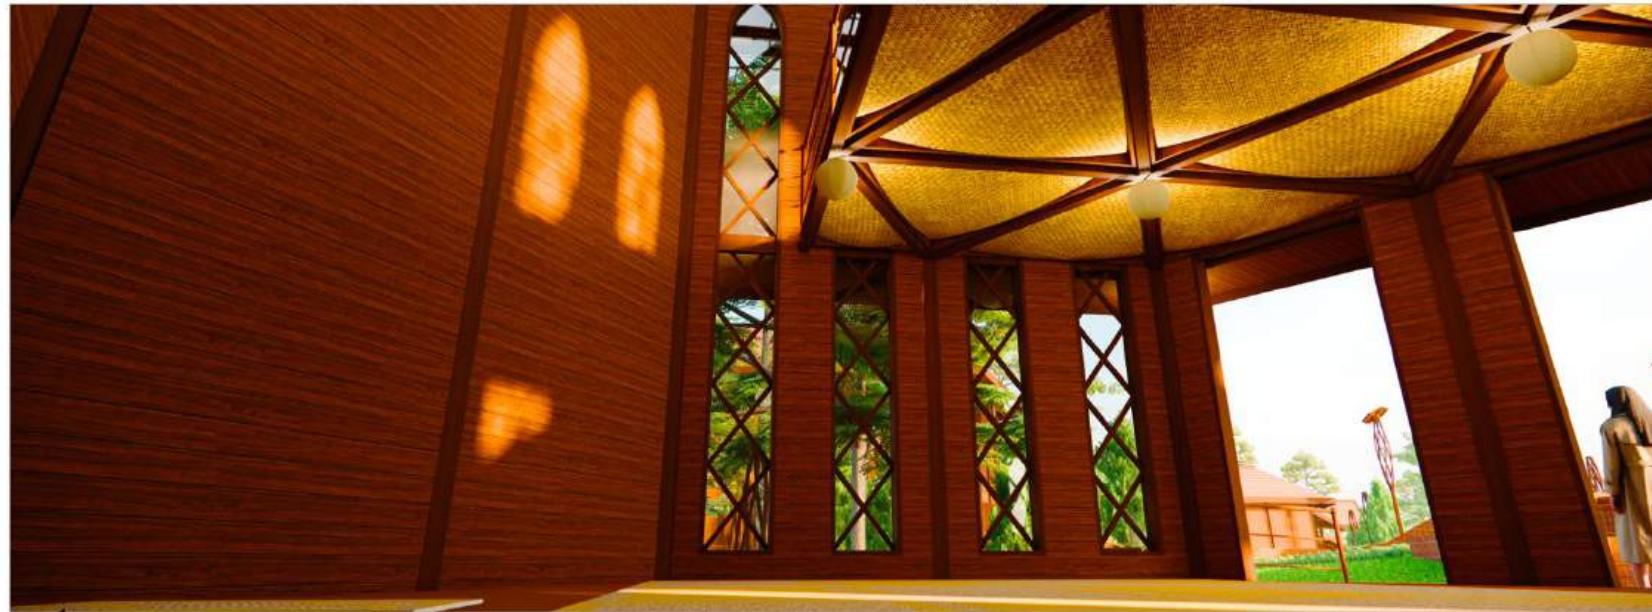

PERSPEKTIF INTERIOR RUANG SALAT LANTAI 1

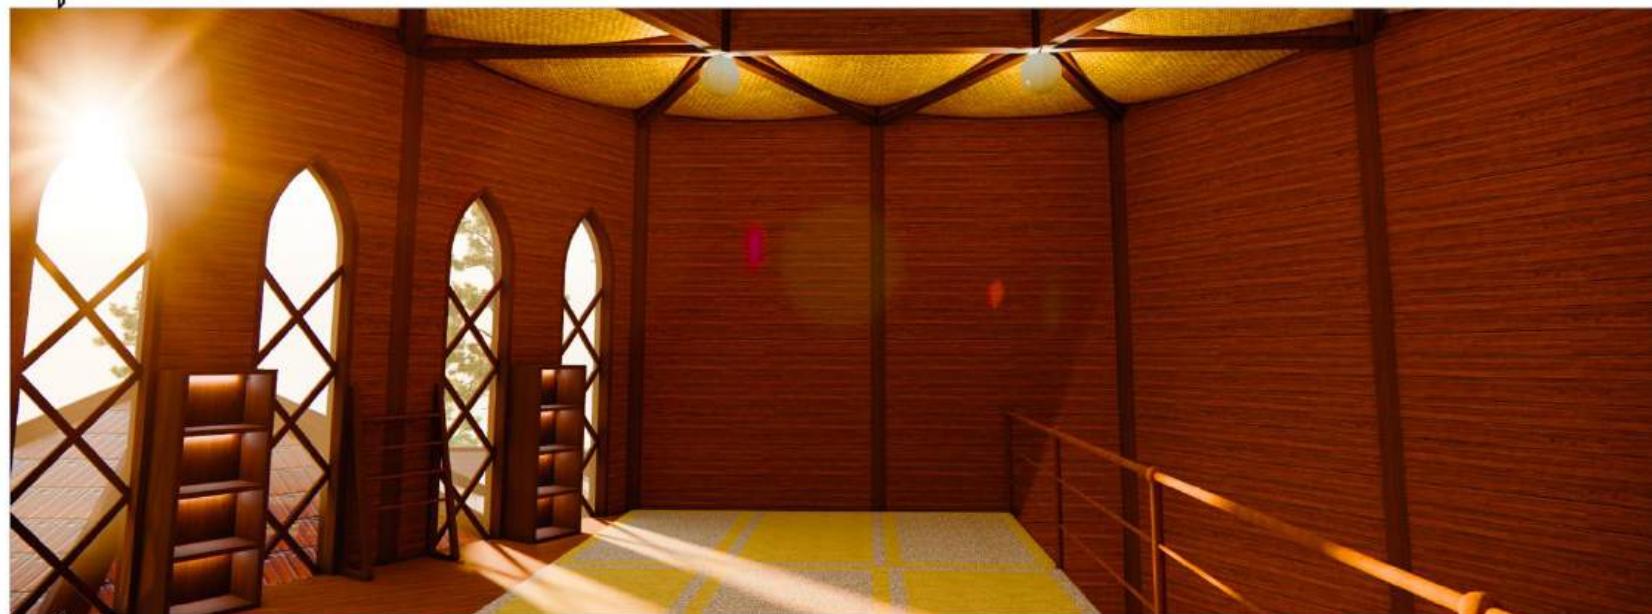

PERSPEKTIF INTERIOR RUANG SALAT LANTAI 2



PRODI TEKNIK ARSITEKTUR
FAKULTAS SAINS DAN TEKNOLOGI
UIN MAULANA MALIK IBRAHIM
MALANG

JUDUL TUGAS AKHIR

PERANCANGAN KAWASAN WISATA
ALAM DAN BUDAYA DI KOMPLEKS
CANDI GANTER, DESA TULUNGREJO,
KABUPATEN MALANG

LOKASI PERANCANGAN

DESA TULUNGREJO, KECAMATAN
NGANTANG, KABUPATEN MALANG

MATA KULIAH

TUGAS AKHIR

NAMA

MUHAMMAD HAFIZ LUTFAN BASRI

NIM

19660046

DOSEN PEMBIMBING 1

DR. YULIA EKA PUTRIE, M.T

DOSEN PEMBIMBING 2

ACHMAD GAT GAUTAMA, M.T

JUDUL GAMBAR

P. LANSKAP ZONA SENTRA UMKM

SKALA

NOMOR LEMBAR

65



PERSPEKTIF LANSKAP ZONA SENTRA UMKM



PERSPEKTIF AREA DUDUK ZONA SENTRA UMKM



PRODI TEKNIK ARSITEKTUR
FAKULTAS SAINS DAN TEKNOLOGI
UIN MAULANA MALIK IBRAHIM
MALANG

JUDUL TUGAS AKHIR

PERANCANGAN KAWASAN WISATA
ALAM DAN BUDAYA DI KOMPLEKS
CANDI GANTER, DESA TULUNGREJO,
KABUPATEN MALANG

LOKASI PERANCANGAN

DESA TULUNGREJO, KECAMATAN
NGANTANG, KABUPATEN MALANG

MATA KULIAH

TUGAS AKHIR

NAMA

MUHAMMAD HAFIZ LUTFAN BASRI

NIM

19660046

DOSEN PEMBIMBING 1

DR. YULIA EKA PUTRIE, M.T

DOSEN PEMBIMBING 2

ACHMAD GAT GAUTAMA, M.T

JUDUL GAMBAR

P. LANSKAP ZONA SENTRA UMKM

SKALA

-

NOMOR LEMBAR

66



PERSPEKTIF STREETSCAPE ZONA SENTRA UMKM



PRODI TEKNIK ARSITEKTUR
FAKULTAS SAINS DAN TEKNOLOGI
UIN MAULANA MALIK IBRAHIM
MALANG

JUDUL TUGAS AKHIR

PERANCANGAN KAWASAN WISATA
ALAM DAN BUDAYA DI KOMPLEKS
CANDI GANTER, DESA TULUNGREJO,
KABUPATEN MALANG

LOKASI PERANCANGAN

DESA TULUNGREJO, KECAMATAN
NGANTANG, KABUPATEN MALANG

MATA KULIAH

TUGAS AKHIR

NAMA

MUHAMMAD HAFIZ LUTFAN BASRI

NIM

19660046

DOSEN PEMBIMBING 1

DR. YULIA EKA PUTRIE, M.T

DOSEN PEMBIMBING 2

ACHMAD GAT GAUTAMA, M.T

JUDUL GAMBAR

P. LANSKAP ZONA AMFITEATER

SKALA

NOMOR LEMBAR

67



PERSPEKTIF LANSKAP ZONA AMFITEATER



PERSPEKTIF STREETSCAPE ZONA AMFITEATER



PRODI TEKNIK ARSITEKTUR
FAKULTAS SAINS DAN TEKNOLOGI
UIN MAULANA MALIK IBRAHIM
MALANG

JUDUL TUGAS AKHIR

PERANCANGAN KAWASAN WISATA
ALAM DAN BUDAYA DI KOMPLEKS
CANDI GANTER, DESA TULUNGREJO,
KABUPATEN MALANG

LOKASI PERANCANGAN

DESA TULUNGREJO, KECAMATAN
NGANTANG, KABUPATEN MALANG

MATA KULIAH

TUGAS AKHIR

NAMA

MUHAMMAD HAFIZ LUTFAN BASRI

NIM

19660046

DOSEN PEMBIMBING 1

DR. YULIA EKA PUTRIE, M.T

DOSEN PEMBIMBING 2

ACHMAD GAT GAUTAMA, M.T

JUDUL GAMBAR

P. LANSKAP ZONA GLAMPING

SKALA

NOMOR LEMBAR

68



PERSPEKTIF LANSKAP ZONA GLAMPING



PERSPEKTIF CAMPFIRE AREA ZONA GLAMPING



PRODI TEKNIK ARSITEKTUR
FAKULTAS SAINS DAN TEKNOLOGI
UIN MAULANA MALIK IBRAHIM
MALANG

JUDUL TUGAS AKHIR

PERANCANGAN KAWASAN WISATA
ALAM DAN BUDAYA DI KOMPLEKS
CANDI GANTER, DESA TULUNGREJO,
KABUPATEN MALANG

LOKASI PERANCANGAN

DESA TULUNGREJO, KECAMATAN
NGANTANG, KABUPATEN MALANG

MATA KULIAH

TUGAS AKHIR

NAMA

MUHAMMAD HAFIZ LUTFAN BASRI

NIM

19660046

DOSEN PEMBIMBING 1

DR. YULIA EKA PUTRIE, M.T

DOSEN PEMBIMBING 2

ACHMAD GAT GAUTAMA, M.T

JUDUL GAMBAR

P. LANSKAP ZONA GLAMPING

SKALA

-

NOMOR LEMBAR

69



PERSPEKTIF STREETSCAPE ZONA GLAMPING



PRODI TEKNIK ARSITEKTUR
FAKULTAS SAINS DAN TEKNOLOGI
UIN MAULANA MALIK IBRAHIM
MALANG

JUDUL TUGAS AKHIR

PERANCANGAN KAWASAN WISATA
ALAM DAN BUDAYA DI KOMPLEKS
CANDI GANTER, DESA TULUNGREJO,
KABUPATEN MALANG

LOKASI PERANCANGAN

DESA TULUNGREJO, KECAMATAN
NGANTANG, KABUPATEN MALANG

MATA KULIAH

TUGAS AKHIR

NAMA

MUHAMMAD HAFIZ LUTFAN BASRI

NIM

19660046

DOSEN PEMBIMBING 1

DR. YULIA EKA PUTRIE, M.T

DOSEN PEMBIMBING 2

ACHMAD GAT GAUTAMA, M.T

JUDUL GAMBAR

P. LANSKAP ZONA CANDI

SKALA

-

NOMOR LEMBAR

70



PERSPEKTIF LANSKAP ZONA CANDI



PERSPEKTIF AREA CANDI



PRODI TEKNIK ARSITEKTUR
FAKULTAS SAINS DAN TEKNOLOGI
UIN MAULANA MALIK IBRAHIM
MALANG

JUDUL TUGAS AKHIR

PERANCANGAN KAWASAN WISATA
ALAM DAN BUDAYA DI KOMPLEKS
CANDI GANTER, DESA TULUNGREJO,
KABUPATEN MALANG

LOKASI PERANCANGAN

DESA TULUNGREJO, KECAMATAN
NGANTANG, KABUPATEN MALANG

MATA KULIAH

TUGAS AKHIR

NAMA

MUHAMMAD HAFIZ LUTFAN BASRI

NIM

19660046

DOSEN PEMBIMBING 1

DR. YULIA EKA PUTRIE, M.T

DOSEN PEMBIMBING 2

ACHMAD GAT GAUTAMA, M.T

JUDUL GAMBAR

DETAIL ARSITEKTUR

SKALA


NOMOR LEMBAR

71




ISOMETRI KONSTRUKSI POS SATPAM

SKALA 1 : 100

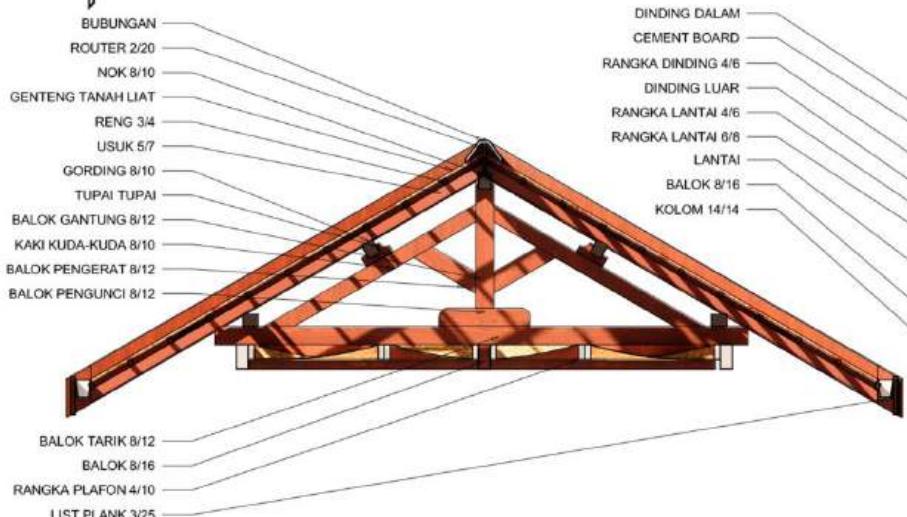


DETAIL 1 KONSTRUKSI KUDA KUDA KAYU

SKALA 1 : 50

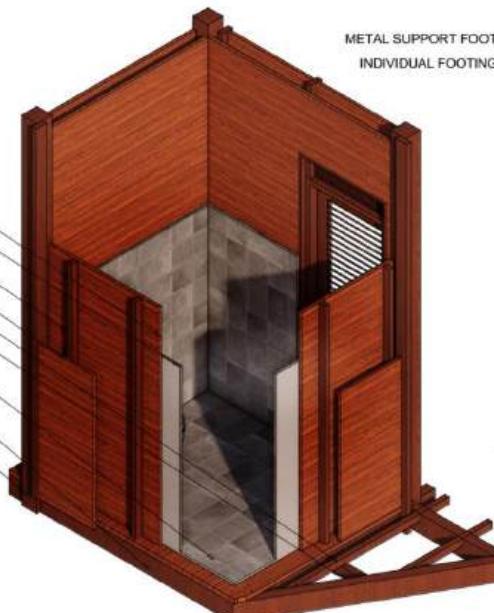

DETAIL 2 ISO DINDING DAN LANTAI

SKALA 1 : 50

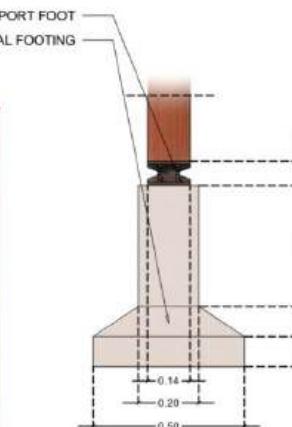

DETAIL 3 PONDASI

SKALA 1 : 25

DETAIL ARSITEKTUR



PRODI TEKNIK ARSITEKTUR
FAKULTAS SAINS DAN TEKNOLOGI
UIN MAULANA MALIK IBRAHIM
MALANG

JUDUL TUGAS AKHIR

PERANCANGAN KAWASAN WISATA
ALAM DAN BUDAYA DI KOMPLEKS
CANDI GANTER, DESA TULUNGREJO,
KABUPATEN MALANG

LOKASI PERANCANGAN

DESA TULUNGREJO, KECAMATAN
NGANTANG, KABUPATEN MALANG

MATA KULIAH

TUGAS AKHIR

NAMA

MUHAMMAD HAFIZ LUTFAN BASRI

NIM

19660046

DOSEN PEMBIMBING 1

DR. YULIA EKA PUTRIE, M.T

DOSEN PEMBIMBING 2

ACHMAD GAT GAUTAMA, M.T

JUDUL GAMBAR

DETAIL LANSKAP

SKALA

-

NOMOR LEMBAR


72



ISOMETRI BRICK PLANTER
SKALA 1 : 100



TAMPAK BRICK PLANTER
SKALA 1 : 100

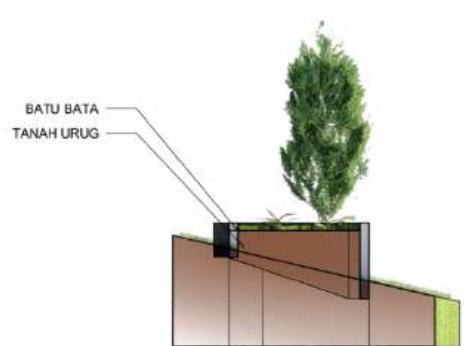


POTONGAN BRICK PLANTER
SKALA 1 : 100



ISOMETRI TEMPAT DUDUK
SKALA 1 : 100



TAMPAK TEMPAT DUDUK
SKALA 1 : 100

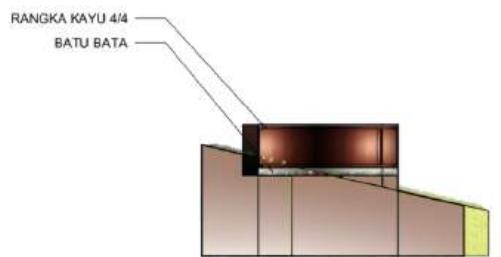


POTONGAN TEMPAT DUDUK
SKALA 1 : 100



ISOMETRI KOLAM BATU
SKALA 1 : 100



TAMPAK KOLAM BATU
SKALA 1 : 100

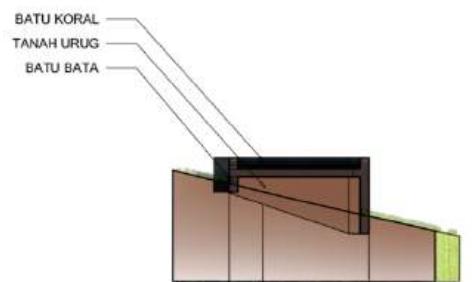

POTONGAN KOLAM BATU
SKALA 1 : 100

DETAIL LANSKAP

PERANCANGAN KAWASAN WISATA ALAM DAN BUDAYA DI KOMPLEKS CANDI GANTER, DESA TULUNGREJO, KABUPATEN MALANG

Kawasan wisata alam dan budaya di kompleks Candi Ganter merupakan sebuah objek wisata dengan bentuk massa banyak yang memiliki empat komponen objek wisata. Empat komponen wisata ini berupa sentra UMKM, glamping, amphitheater dan area candi. Empat komponen ini merupakan fungsi primer dari perancangan ini. Dan untuk fungsi penunjangnya ada empat zona yang dibuat untuk memenuhi kebutuhan servis dan pengelolaan kawasan wisata alam dan budaya ini. Empat zona servis tersebut adalah zona pegelola, zona parkir, zona beribadah dan zona pengelolaan sampah.



Data Tadi

Berlokasi di Dusun Gager, Desa Tulungrejo, Kecamatan Ngantang, Kabupaten Malang, tapak ini memiliki luas kurang lebih 1223 M². Lalu lingkungan sekitar juga merupakan perkebunan kopi dan pohon-pohon lain.




KONSEP MAKRO

Senyawa Terang dalam Kebertemuhan

DEFINISI

SENYAWA TERANG DALAM KEBERTEMUHAN memiliki arti perancangan kawasan wisata alam dan budaya yang dapat menerapkan pendekatan sustainable architecture dengan optimal. Dan juga menjadikan objek kawasan wisata alam dan budaya yang dapat memberikan pengalaman membangkitkan bagi seluruh penggunaanya dengan penerapan sustainable architecture yang dapat memberikan keterintegrasian untuk masa depan kawasan wisata alam dan lingkungan sekitar.

PRINSIP DESAIN

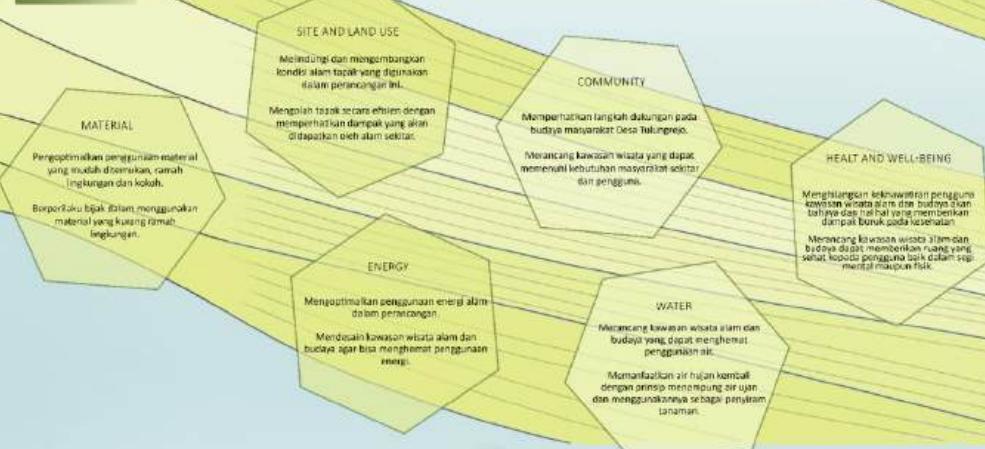

HASIL RANCANGAN TAPAK


Tata Massa

Tata massa dibuat mengikuti grid dengan jarak 4 meter untuk memberikan jarak antar bangunan, yang dibuat dari penentuan orientasi bangunan dan penempatan ruang terbuka.

- Grid penempatan ruang terbuka sesuai arah mata angin
- Grid penyetelan orientasi bangunan untuk memaksimalkan cahaya matahari
- Grid yang dibuat menyusulkan arah mata angin dan view untuk membantu memperlancar pergerakan angin dan good view dan best view tapak.



Hardscape

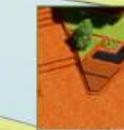

Softscape

Tanaman Peneduh



Tanaman Penghilau



Tanaman Rombus mini



Tanaman Pakis Bostan



Tanaman Pembatas





HASIL RANCANGAN BENTUK DAN TAMPILAN



Atap

Dengan adanya penambahan bentuk atap pada permukaan lantai, kontur bangunan akan semakin menarik dan berfungsi untuk memberikan kesan yang unik.

Tampilan

Bentuk bangunan ini tidak hanya mempunyai kapasitas yang besar, tetapi juga memiliki tampilan yang unik.

Dengan adanya penambahan bentuk atap pada permukaan lantai, kontur bangunan akan semakin menarik dan berfungsi untuk memberikan kesan yang unik.

RUANG TERBUKA



HASIL RANCANGAN RUANG

Orientasi

Orientasi dan arah sinar matahari dapat membantu dalam menentukan penempatan bangunan agar mendapat sinar matahari dan air yang cukup.

Atas

Bentuk bangunan ini tidak hanya mempunyai kapasitas yang besar, tetapi juga memiliki tampilan yang unik.

Tampilan

Bentuk bangunan ini tidak hanya mempunyai kapasitas yang besar, tetapi juga memiliki tampilan yang unik.

Dengan adanya penambahan bentuk atap pada permukaan lantai, kontur bangunan akan semakin menarik dan berfungsi untuk memberikan kesan yang unik.

RUANG TERBUKA



HASIL RANCANGAN STRUKTUR



mid structure




up structure



sub structure



down structure

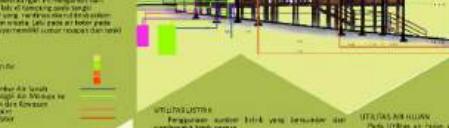

out structure



left structure



right structure



bottom structure



top structure



up structure



mid structure



sub structure

out structure

down structure

left structure

right structure

bottom structure

top structure

HASIL RANCANGAN UTILITAS



HASIL RANCANGAN UTILITAS

HASIL RANCANGAN UTILITAS

Perancangan Kawasan Wisata Alam dan Budaya di Kompleks Candi Ganter, Desa Tulungrejo, Kabupaten Malang

Nama	: Muhammad Hafiz Lutfan Basri
Pembimbing 1	: Dr. Yulia Eka Putrie, M.T
Pembimbing 2	: Achmad Gat Gautama, M.T
Tipologi Bangunan	: Kawasan Wisata Alam dan Budaya
Lokasi	: Kabupaten Malang
Luas Tapak	: 1213 m ²

Kawasan wisata alam dan budaya di kompleks Candi Ganter merupakan sebuah objek wisata dengan bentuk masa banyak yang memiliki empat komponen objek wisata. Empat komponen wisata ini berupa sentra UMKM, glamping, amphiteater dan area candi. Empat komponen ini merupakan fungsi primer dari perancangan ini.

Berlokasi di Dusun Gagar, Desa Tulungrejo, Kecamatan Ngantang, Kabupaten Malang, tapak ini memiliki luas kurang lebih 1213 M². Lalu lingkungan sekitar tapak merupakan perkebunan kopi dan pohon pohon liar. Potensi yang dimiliki dari perancangan ini berupa memiliki banyak best view dan kegiatan ekonomi masyarakat sekitar yang menarik. Sedangkan permasalahan dari perancangan ini berupa akses menuju tapak yang belum cukup baik dan juga kondisi candi yang belum dipugar. Dari fakta tersebut didapatkan isu alam, sosial, ekonomi dan budaya.

Tujuan dari perancangan ini adalah menghasilkan perancangan kawasan wisata alam dan budaya candi ganter dengan pendekatan *sustainable architecture* dan yang sesuai dengan nilai nilai keislaman. Nilai nilai keislaman tersebut berupa prinsip *maslahat* dalam ilmu ushul fiqh. Untuk memenuhi tujuan desain tersebut dibutuhkan kriteria desain yang berlandaskan dari objek desain, pendekatan dan nilai keislaman.



KONSEP MAKRO

SENYUM TENANG DALAM KEBERLANJUTAN

SENYUM TENANG DALAM KEBERLANJUTAN memiliki arti perancangan kawasan wisata alam dan budaya yang dapat menerapkan pendekatan *sustainable architecture* dengan optimal. Dan juga menjadikan objek kawasan wisata alam dan budaya yang dapat memberikan pengalaman membahagikan bagi seluruh penggunanya dengan penerapan *sustainable architecture* yang dapat memberikan ketenangan untuk masa depan kawasan wisata alam dan lingkungan sekitar. Konsep memiliki enam prinsip desain berupa Site and Land Use, Community, Health and Well-Being, Material, Energy and Water.



KONSEP TAPAK

Pada konsep tapak perancangan ini dirancang menggunakan pengaturan dengan tata massa yang dibuat mengikuti grid dengan jarak 4 meter untuk memberikan jarak antar bangunan, yang dibuat dari penentuan orientasi bangunan dan penempatan ruang terbuka. Tata massa dibuat mengikuti grid dengan jarak 4 meter untuk memberikan jarak antar bangunan, yang dibuat dari penentuan orientasi bangunan dan penempatan ruang terbuka.



KONSEP BENTUK DAN TAMPAK

Ada empat bentuk dasar pada bangunan di perancangan ini, yang pertama ada bentuk panggung, bentuk ruang tertutup, bentuk ruang semi terbuka dan bentuk atap pelana. Atap pelana pada bentuk ini diambil dari atap yang digunakan masyarakat sekitar. Lalu pada orientasi bangunan dibuat mengikuti arah matahari dan penangkapan view.



KONSEP RUANG

Ada dua bentuk ruang utama yang diterapkan pada perancangan ini, ruang terbuka dan ruang tertutup. Pada pengaturan bukaan sendiri ruang diutamakan semudah mungkin untuk memudahkan menangkap cahaya dan best view pada kawasan sekitar.



KONSEP STRUKTUR DAN UTILITAS

Pada Konsep struktur sendiri menggunakan Pengoptimalan material bangunan yang kokoh, mudah ditemukan dan tidak mudah rusak. Lalu pada pengelolaan airnya sendiri dirancang untuk menangkap air hujan agar bisa digunakan ulang sebagai penyiram tanaman pada landskap. Dan pada energy sendiri juga menggunakan panel surya untuk menyalaikan lampu pada taman.

