





Laporan Tugas Akhir Design Report

PERANCANGAN PUSAT KULINER TRADISIONAL SIDOARJO DENGAN PENDEKATAN ARSITEKTUR NEO VERNAKULAR

RAHMAT HILMI THOHARI 200606110125

Dr. Nunik Junara, M.T. Ach. Gat Gautama, M.T.

Prodi Teknik Arsitektur
Fakultas Sains dan Teknologi
UIN Maulana Malik Ibrahim Malang
2024

LEMBAR PENGESAHAN PEMBIMBING

Laporan Tugas Akhir ini telah disahkan untuk diujikan pada 11 Juni 2024

Malang, 20 Juni 2024

Dr. Nunik Junara, M.T.

NIP. 19710426 200501 2 005

(Dosen Pembimbing 1)

Ach! Gat Gautama, M.T.

NIP. 19760418 200801 1 009

(Dosen Pembimbing 2)

LEMBAR PENGESAHAN SIDANG TUGAS AKHIR

Laporan Tugas Akhir ini telah dipertahankan di hadapan Dewan Penguji Tugas Akhir dan diterima sebagai salah satu syarat memperoleh gelar Sarjana Arsitektur (S.Ars) di UIN Maulana Malik Ibrahim Malang.

Oleh

Nama

: Rahmat Hilmi Thohari

NIM

3.

: 200606110125

Judul Tugas Akhir

Perancangan Pusat Kuliner Tradisional Sidoarjo dengan Pendekatan Arsitektur

Neo Vernakular

Tanggal Ujian

: 11 Juni 2024

Disetujul oleh

1. Dr. Yulia Elc Putrie, M.T.

NIP 19819705 200501 2 002

2. Angga Perdana, M.Ars

NIP. 19940711 202203 1003

Dr. Nunik Junara, M.T.

NIP. 19710426 200501 2 005

Ach. Gat Gautama, M.T.

NIP. 19760418 200801 1 009

(Ketua Penguji)

(Anggota Penguji 1)

(Anggota Penguji 2/Sekretaris Penguji)

(Anggota Penguji 3)

Mengetabul, * Ketda Program Studi Teknik Arsitektur

Dr. Nunik Junara, MT

NIP. 19710426 200501 2 005

PERNYATAAN ORISINILITAS KARYA

Saya yang bertanda tangan di bawah ini:

Nama Mahasiswa : Rahmat Hilmi Thohari

NIM Mahasiswa : 200606110125
Program Studi : Teknik Arsitektur
Fakultas : Sains dan Teknologi

Dengan ini saya menyatakan, bahwa isi sebagian maupun keseluruhan Laporan Tugas Akhir saya dengan judul:

"PERANCANGAN PUSAT KULINER TRADISIONAL SIDOARJO DENGAN PENDEKATAN ARSITEKTUR NEO VERNAKULAR"

adalah benar-benar hasil karya intelektual mandiri, diselesaikan tanpa menggunakan bahan-bahan yang tidak diijinkan dan bukan merupakan karya pihak lain yang saya akui sebagai karya sendiri. Semua referensi yang dikutip maupun yang dirujuk telah ditulis secara lengkap pada daftar pustaka. Apabila ternyata pernyataan ini tidak benar, saya bersedia menerima sanksi sesuai peraturan yang berlaku,

Malang, 19 Juni 2024

Yang membuat pernyataan,

Rahmat Hilmi Thohari

200606110125

LEMBAR PERNYATAAN LAYAK CETAK

Yang bertandatangan di bawah ini:

Dr. Yulia Elga Putrie, M.T.

Dr. Yulia Elga Putrie, M.T.

(Ketua Penguji)

(Mymoury

2. Angga Peralana, M.Ars., NIP. 19140711 202205 00: (Anggota Penguji 1)

3. Dr. Nuriik Junara, M.T.

NIP. 19710426 200501 2 005

(Anggota Penguji 2/Sekretaris Penguji)

Ach Gat Gautama, M.T.

NIP. NIP. 19760418 200801 1 009

(Anggota Penguji 3)

dengan ini menyatakan bahwa:

Nama Mahasiswa : Rahmat Hilmi Thohari

NIM Mahasiswa : 200606110125

Judul Tugas Akhir Perancangan Pusat Kuliner Tradisional Sidoarjo dengan Pendekatan

Arsitektur Neo Vernakular.

Telah melakukan revisi sesuai catatan revisi sidang tugas akhir dan dinyatakan LAYAK cetak berkas/laporan Tugas Akhir Tahun 2024 Demikian pernyataan layak cetak ini disusun untuk digunakan sebagaimana mestinya.

KATA PENGANTAR

Assamulaikum Wr.Wb.

Puji syukur penulis panjatkan kepada Allah SWT yang telah melimpahkan taufik, hidayah, dan rahman rahim-Nya Sehingga laporan tugas akhir ini dengan judul "Perancangan Pusat Kuliner Tradisional Sidoarjo Dengan Pendekatan Arsitektur Neo Vernakular" dapat terselesaikan dengan baik.

Dalam pengerjaan karya ini tentu juga karena adanya dukungan, bimbingan, dan nasihat dari berbagai pihak. Pada kesempatan kali ini penulis mengucapkan banyak terimakasih dari hati yang paling dalam kepada:

- 1. Ibu selaku orang tua tunggal penulis yang selalu memberikan dukungan, nasihat, doa, dan motivasi selama menempuh studi. Serta almarhum ayah yang menjadikan penulis sebagai orang yang kuat menghadapi segala tantangan dan rintangan hidup.
- 2. Ibu Dr. Nunik Junara, M.T. dan bapak Ach. Gat Gautama, M.T. selaku pembimbing penulis yang berkenan memberikan ilmunya serta solusi dalam penyusunan laporan tugas akhir ini.
- 3. Kakak penulis yang telah membiayai studi selama ini.
- 4. Seluruh staff pengajar Program Studi Teknik Arsitektur UIN Maulana Malik Ibrahim Malang.
- 5. Sahabat dan teman semua yang telah memberikan dukungan, kritik, doa, dan penyemangat dalam penyusunan laporan tugas akhir.

Penulis menyadari bahwa dalam laporan tugas akhir ini masih banyak kekurangan dan membutuhkan penyempurnaan. Oleh karena itu, diperlukan banyak penelitian yang berkelanjutan sesudahnya untuk memberikan sumbangan pengetahuan.

Wassamualaikum Wr.Wb.

Malang, 11 Juni 2024

Penulis

SANDYA RASA | PUSAT KULINER TRADISIONAL SIDOARJO

Nama Mahasiswa : Rahmat Hilmi Thohari

NIM Mahasiswa : 200606110125

Dosen Pembimbing 1 : Dr. Nunik Junara, M.T Dosen Pembimbing 2 : Ach. Gat Gautama, M.T

ABSTRAK

Perancangan Pusat Kuliner Sidoarjo merupakan sentra kuliner berlokasi di Jl. Raya Porong, Mindi, Kec. Porong, Kabupaten Sidoarjo, Jawa Timur. Kurangnya wadah untuk menaungi para pelaku UMKM khususnya dibidang kuliner tradisional daerah dan kurangnya identitas daerah, oleh sebab itu kuliner khas daerah kurang dikenal oleh masyarakat luas serta kurangnya identitas daerah sebagai tanda pengenal. Pemerintah kabupaten Sidoarjo merencanakan daerah Porong sebagai tempat untuk para pelaku UMKM kuliner tradisional dengan membuat pusat kuliner dan oleh-oleh di sekitar kawasan wisata lumpur Lapindo. Untuk memperkenalkan identitas daerah Sidoarjo dan menjaga nilai lokalitas setempat, dipilihlah pendekatan Arsitektur Neo Vernakular menurut teori Charles Jencks dalam bukunya "The Language of Post-Modern Architecture (1990)". Penyusunan tugas akhir ini bertujuan untuk menghidupkan kembali keindahan dan nilai positif masa lalu. Dengan mengambil inspirasi objek dari situs Candi Pari di daerah kec. Porong. Prinsip-prinsip yang diambil diantaranya Cultural Behavior, Aesthetic Loka Form, and Flexibility Space. Proses perancangan menggunakan metode Rationalist Approaches Methods. Yang diawali dari Pencarian fakta, kajian preseden, pengumpulan data, analisis, konsep, dan hasil rancangan. Hasil dari perancangan ini berupa pusat atau sentra kuliner yang memiliki sarana edukasi bagi pengguna dengan dilengkapi fasilitas penunjang berupa gedung serbaguna, workshop kuliner, area parkir dan musholla.

Kata kunci : Pusat Kuliner, Neo Vernakular, Candi Pari

SANDYA RASA | SIDOARJO TRADITIONAL CULINARY CENTER

Student Name : Rahmat Hilmi Thohari

Student ID : 200606110125

Supervisor 1 : Dr. Nunik Junara, M.T Supervisor 2 : Ach. Gat Gautama, M.T

ABSTRACT

Sidoarjo Culinary Center Design is a culinary center located on Jl. Raya Porong, Mindi, District. Porong, Sidoarjo Regency, East Java. There is a lack of a platform to accommodate MSME actors, especially in the field of traditional regional culinary delights and a lack of regional identity, therefore regional culinary specialties are less well known by the wider community and there is a lack of regional identity as a sign of identification. The Sidoarjo district government plans the Porong area as a place for traditional culinary MSMEs by creating a culinary and souvenir center around the Lapindo mud tourism area. To introduce the identity of the Sidoarjo region and maintain local values, the Neo Vernacular Architecture approach was chosen according to the theory of Charles Jencks in his book "The Language of Post-Modern Architecture (1990)". The aim of preparing this final project is to revive the beauty and positive values of the past. By taking inspiration from objects from the Pari Temple site in the sub-district area. Porong. The principles taken include Cultural Behavior, Aesthetic Location Form, and Flexibility Space. The design process uses the Rationalist Approaches Methods method. Starting from fact finding, precedent studies, data collection, analysis, concepts and design results. The result of this design is a culinary center or center that has educational facilities for users and is equipped with supporting facilities in the form of a multi-purpose building, culinary workshops, parking area and prayer room.

Keywords: Culinary Center, Neo Vernacular, Pari Temple

مركز سيدوارجو للطهي التقليدي | SANDYA RASA

أسم الطالب : رحمة حلمي طهري

الطالب نيم: ٢٠٠٦٠٦١١٠١٢٥

المشرف ١ : دكتور. نونيك جونارا، إم تي

المشرف ٢ : آه. جات غوتاما، إم.تي

خلاصة

تصميم مركز سيدوارجو للطهي هو مركز للطهي يقع في جى. رايا بورونج، ميندي، المنطقة. بورونج، ويجنسي سيدوارجو، جاوة الشرقية. هناك نقص في منصة لاستيعاب الجهات الفاعلة في مجال المشروعات المتناهية الصغر والصغيرة والمتوسطة، وخاصة في مجال المأكولات الإقليمية التقليدية المسرات والافتقار إلى الهوية الإقليمية، وبالتالي فإن تخصصات الطهي الإقليمية أقل شهرة من قبل المجتمع الأوسع وهناك نقص في الهوية الإقليمية باعتبارها علامة تحديد الهوية. تخطط حكومة منطقة سيدوارجو لمنطقة بورونج لتكون مكانًا للشركات الصغيرة والمتوسطة الحجم في مجال الطهي التقليدي من خلال إنشاء مركز للطهي والهدايا التذكارية حول منطقة لابيندو السياحية الطينية. وللتعريف بهوية منطقة سيدوارجو والحفاظ على القيم المحلية، تم اختيار منهج العمارة العامية الجديدة وفق نظرية تشارلز جينكس في كتابه "لغة العمارة ما بعد الحداثة (1990)". الهدف من إعداد هذا المشروع النهائي هو إحياء جمال الماضي وقيمه الإيجابية. من خلال الإلهام من الأشياء من موقع معبد باري في المنطقة الفرعية. بورونج. وتشمل المبادئ المتخذة السلوك الثقافي، ونموذج الموقع الجمالي، ومساحة المرونة. تستخدم عملية التصميم طريقة أساليب المناهج العقلانية. بدءاً من تقصي الحقائق والدراسات السابقة وجمع البيانات وتحليلها والمفاهيم ونتائج التصميم. نتيجة هذا التصميم هي مركز أو مركز طهي يحتوي على مرافق تعليمية للمستخدمين ومجهز بمرافق داعمة على شكل مبنى متعدد الأغراض وورش عمل للطهي ومنطقة لوقوف السيارات وغرفة للصلاة.

الكلمات المفتاحية: مركز الطهي، العامية الجديدة، معبد باري

DAFTAR ISI

LEMBAR PENGESAHAN PEMBIMBING	ii
LEMBAR PENGESAHAN SIDANG TUGAS AKHIR	iii
PERNYATAAN ORISINALITAS KARYA	iv
LEMBAR PERNYATAAN LAYAK CETAK	V
KATA PENGANTAR	vi
ABSTRAK	vii
DAFTAR ISI	Χ
BAB 1. PROFIL RANCANGAN	01
PENDAHULUAN	02
KRITERIA DESAIN	03
BAB 2. PROSES RANCANGAN	04
SKEMA PROSES DESAIN	05
IDE DASAR DESAIN	06
BAB 3. KONSEP RANCANGAN	80
KONSEP DASAR	09
KONSEP TAPAK	10
KONSEP RUANG	12
KONSEP BENTUK	13
KONSEP STRUKTUR	14
KONSEP UTILITAS	15
BAB 4. HASIL RANCANGAN	16
HASIL RANCANGAN TAPAK	17
HASIL RANCANGAN RUANG	18
HASIL RANCANGAN BENTUK	22
HASIL RANCANGAN FASAD	23
HASIL RANCANGAN STRUKTUR	24
HASIL RANCANGAN UTILITAS	25

DAFTAR ISI

BAB 5. PENUTUP	26
KESIMPULAN	27
SARAN	27
DAFTAR PUSTAKA	28
LAMPIRAN	30



1 PROFIL RANCANGAN


- 1. PENDAHULUAN
- 2. KRITERIA DESAIN

PENDAHULUAN

DESKRIPSI OBJEK

Pusat kuliner tradisional adalah tempat di mana berbagai jenis makanan dan minuman dari berbagai budaya dan tradisi disajikan dan dinikmati oleh masyarakat. Pusat kuliner umumnya berada di lokasi strategis dan mudah dijangkau oleh masyarakat,

Pengunjung dapat menemukan berbagai macam kuliner dari berbagai daerah, baik itu makanan tradisional maupun makanan modern. Selain itu, pusat kuliner juga menjadi tempat bagi pelaku UKM untuk mempromosikan, menjual, dan mengedukasi pengunjung tentang produk mereka. [1] Pemerintah Kabupaten Sidoarjo mendorong bangkit dan berkembangnya industri makanan dengan skema dukungan UKM. Berbagai tempat makanan hingga souvenir menjual bermacam-macam produk kuliner kabupaten itu dalam berbagai olahan, dari mulai bandeng, udang, kerupuk, keripik, kue-kue dan aneka penganan lainnya. Mirip "surga kecil" pencinta kuliner. [4]

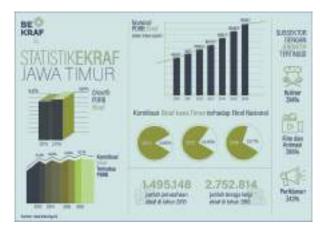

Gambar 1.2: Data statistik ekonomi kreatif Jawa Timur Sumber: data.bekraf.go.id

Macam-Macam Kuliner Sidoarjo



Gambar 1.3 : Kerupuk Udang Sumber : lagimakan.com

Gambar 1.5 : Rawon Gajah

Mada

Gambar 1.8: Telur Asin

Sumber: radarsidoario.com



Gambar 1.4: Bandeng Asap Sumber: ksmtour.com



Gambar 1.7 : Ote-ote Porong Sumber : lagimakan.com



Gambar 1.6 : Otak-otak
Bandeng
Sumber : lagimakan.com



Gambar 1.9: Petis Udang Sumber: lagimakan.com



Gambar 1.10 : Lontong Kupang Sumber : lagimakan.com

DATA TAPAK

LOKASI


Tapak berada di Jl. Raya

Porong, Mindi, Kec. Porong,

Luas area tapak 11.089m². Dengan panjang 119.5m dan lebar 92.79m

UKURAN

Kabupaten Sidoarjo, Jawa Timur 61274. Jalan Raya

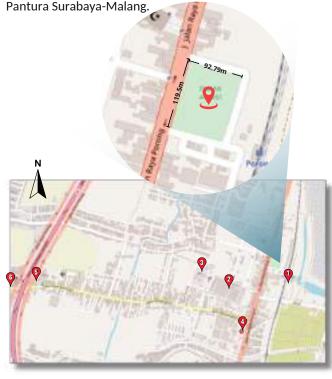

INTEGRASI NILAI-NILAI

ISLAMI

QS. Al Baqarah, 2:168

Menghadirkan kuliner yang halal dan sesuai dengan ketentuan islam tanpa merugikan lingkungan sekitarnya.

QS. Al Baqarah, 2:275 Melaksanakan kegiatan jual beli sesuai syariat Islam dengan memperhatikan kenyamanan dan keamanan pembeli dan penjual

FASILITAS UMUM SEKITAR TAPAK: BATAS SEKITAR TAPAK:

- 1. Stasiun Porong
- 2. Pasar Baru Porong
- 3. Terminal bus
- 4. RSU Bhayangkari
- 5. Halte bus Trans Jatim
- 6. Jalan Tol Porong

• UTARA : Area perkebunan

kosong

- SELATAN : Area permukiman warga
- TIMUR : Stasiun dan rel kereta ani
- BARAT : Jalan Raya Surabya-Malang




ISU

Sidoarjo memiliki banyak kuliner tradisional yang unik dan khas. Oleh karena itu, perlu dipertimbangkan bagaimana caranya agar Pusat Kuliner dapat mempromosikan dan melestarikan warisan budaya kuliner tradisional tersebut.

Pusat Kuliner perlu memiliki identitas yang kuat, Pendekatan arsitektur Neo Vernakular dipilih karena dalam implementasinya nanti perancangan ini dapat membantu dalam memperkenalkan desain stilasi rumah tradisional Jawa Timur kepada masyarakat.

KENAPA PUSAT KULINER ???

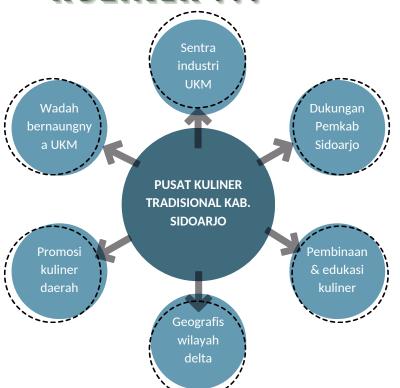

FAKTA

Luas daerah Porong 29,82 Km2, dengan tinggi wilayah 4,00 mdpl dan jarak ke kota 14,00 KM.[2]

Secara bertahap, tingkat pengangguran terbuka (TPT) di Sidoarjo menurun, dari 10,87 persen per Agustus 2021 menjadi 8,80 persen per Agustus 2022, berdasarkan data resmi Badan Pusat Statistik (BPS) Jatim.[3]

Secara hidrologi, Sidoarjo terletak di antara dua aliran sungai yaitu Kali Surabaya dan Kali Porong yang merupakan cabang Kali Brantas.

DESIGN GOALS

- Merancang pusat kuliner tradisional Sidoarjo, dengan menciptakan sebuah ruang yang dapat dijadikan tempat promosi dan penjualan produk-produk kuliner tradisional.
- Merancang bangunan yang menghargai budaya dan tradisi lokal, dengan wisata edukasi pengolahan kuliner Bandeng Otak-Otak dan Bandeng Asap khas Sidoarjo.
- Mendesain bangunan yang unik dan menarik secara visual, dengan mengintregasikan nilai-nilai keislaman di dalamnya.

BATASAN OBJEK

Objek rancangan berupa pusat kuliner tradisional yang di dalamnya menggabungkan seluruh UKM kuliner khas Sidoarjo dengan mengusung konsep semi outdoor dan indoor yang dikemas secara fungsional dan cultural.

BATASAN PENGGUNA

Pusat kuliner cocok dikunjungi oleh semua kalangan. Diantaranya wisatawan yang berkunjung ke kab. Sidoarjo, warga lokal, pelajar dan mahasiswa, pasangan atau keluarga, dan juga pekerja.

PENERAPAN KRITERIA

ARSITEKTUR NEO VERNAKULAR

Menurut Charles Jencks dalam bukunya "The Language of Post-Modern Architecture (1990)" ciri-ciri Arsitektur Neo-Vernakular yakni:

- Selalu menggunakan atap bumbungan pada bangunan.
- Material batu bata (dalam hal ini merupakan sebagai elemen konstruksi lokal).
- Mengembalikan bentuk-bentuk tradisional yang ramah lingkungan dengan proporsi yang lebih vertikal.
- Kesatuan antara interior yang terbuka melalui elemen yang modern dengan ruang terbuka di luar bangunan.
- Warna-warna yang kuat dan kontras.[5]

BATASAN

BATASAN DESAIN


Perancangan Pusat Kuliner Tradisional Sidoarjo dengan pendekatan Arsitektur Neo Vernakular dengan menggunakan referensi dari buku-buku dan referensi di berbagai media serta studi preseden yang ada untuk mencapai tujuan dari penelitian perancangan objek tersebut.




PROSES RANCANGAN

- 1. SKEMA PROSES DESAIN
- 2. IDE DASAR DESAIN

SKEMA PROSES DESAIN

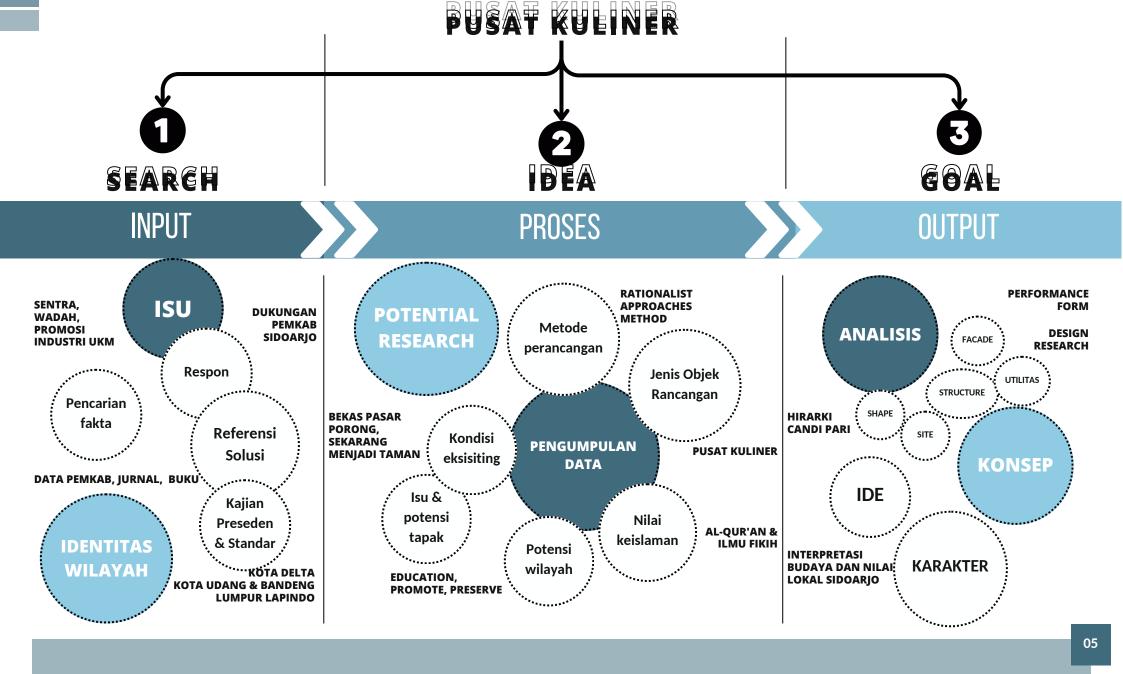

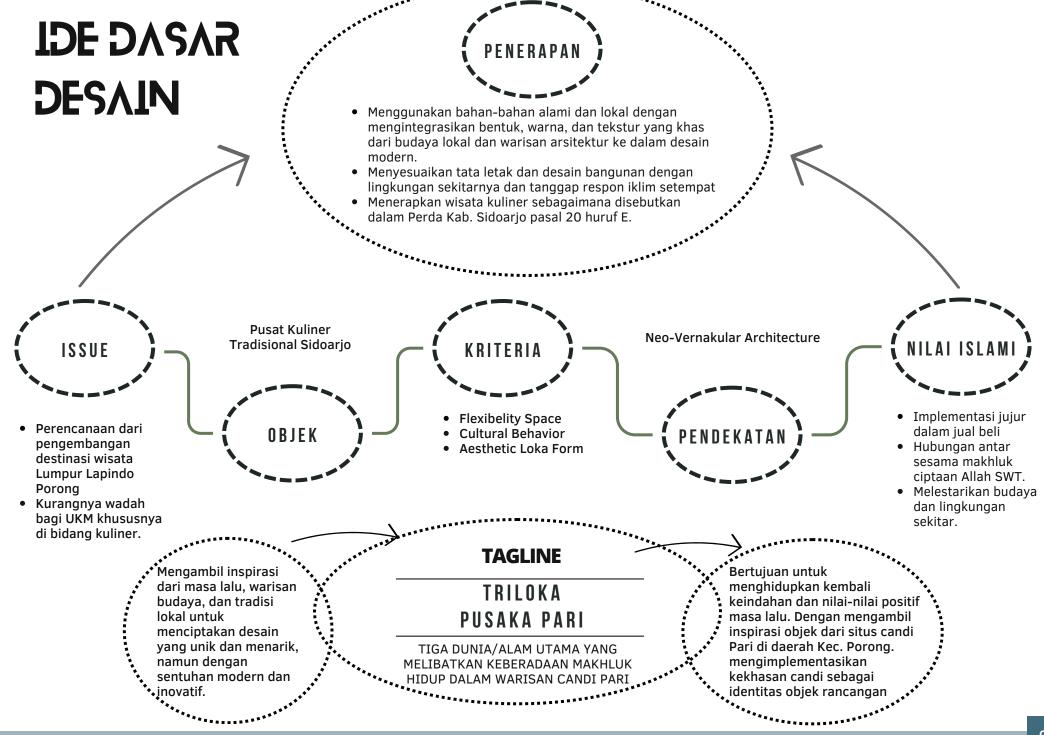

IDE DASAR DESAIN

TRILOKA Pusaka pari

Flexibelity Space


Keterbukaan antar ruang untuk menghadirkan suasana alam dan lingkungan sekitar dalam ruangan. Sehingga penghawaan dan sirkulasi berjalan dengan baik.

Cultural Behavior

Pola bagian candi diterapkan sebagai aspek Neo Vernakular dari mulai bagian kaki dengan selasar bentuk tubuh bangunan tambun dan atap memuncak ke atas.

Aesthetic Loka Form

Merencanakan bentuk objek dengan bentuk dasar pradaksinapatha yang mengerucut pada sisi atap menginterpretasikan gunungan pada candi pari dengan banyak kisi-kisi berbahan material lokal.

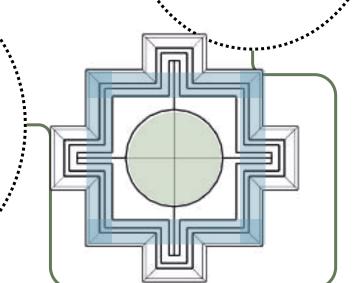





RONSEP RANCANGAN

- 1. KONSEP DASAR
- 2. KONSEP TAPAK
- 3. KONSEP RUANG
- **4. KONSEP BENTUK**
- **5. KONSEP STRUKTUR**
- **6. KONSEP UTILITAS**

KONSEP DASAR

TINGKATAN CANDI HINDU

atap (swarloka)

Perangkaan atap yang fleksibel dan unik menyesuaikan bentuk objek bangunan dengan lebih memperhatikan proporsi secara vertikal.

tubuh (bhumarloka)

Bentuk dan komposisi bangunan dengan pola geometrik tambun. Menggunakan material struktur lokal yang diolah secara fleksibel dan kekinian. Modifikasi struktur utama bangunan dengan menggunakan metode yang modern.

kaki (bhurloka)

Pola dan ciri dari arsitektur candi Hindu Nusantara dengan penyesuaian tata letak masa bangunan. Memperhatikan zonasi dan hirarki dengan penyesuaian dari ciri arsitektur candi Majapahit.

PRINSIP ARSITEKTUR CANDI Majapahit

KOMPOSISI GEOMETRIK

ELEMEN GARIS DAN EFEK GELAP TERANG

EFEK PERSPEKTIF

KESIMETRISAN

IRAMA DAN PERULANGAN

PEMBAGIAN TIGA

MIMESIS ATAU TIRUAN

HIRARKI

AKSIS KESUMBUAN

KONSEP DIALITAS

PRINSIP METODE DESAIN

Cultural Behavior

Pola bagian candi diterapkan sebagai aspek Neo Vernakular dari mulai bagian kaki dengan selasar bentuk tubuh bangunan tambun dan atap memuncak ke atas.

Aesthetic Loka Form

Merencanakan bentuk objek dengan bentuk dasar pradaksinapatha yang mengerucut pada sisi atap menginterpretasikan gunungan pada candi pari dengan banyak kisi-kisi berbahan material lokal.

Flexibelity Space

Keterbukaan antar ruang untuk menghadirkan suasana alam dan lingkungan sekitar dalam ruangan. Sehingga penghawaan dan sirkulasi berjalan dengan baik.

NILAI KEISLAMAN

pendekalan

QS AN-NAHL: 18

Ayat tersebut menjelaskan bahwa sebagai hamba kita harus mensyukuri segala nikmat yang telah diberikan oleh Allah SWT. Hal tersebut dapat berupa nikmat visual maupun nikmat rohani. Mensyukuri atas keindahan dan unsur alam yang ada adalah salah satu nikmat yang kita miliki.

objek rancangan

QS YUNUS : 58 & QS QS. AN-NISA: 29

Dalam ayat tersebut Allah SWT. memerintahkan untuk melakukan kegiatan positif dengan hati yang senang. Kegiatan yang bisa mendapatkan karunia dari Allah SWT dan dapat bermanfaat bagi orang lain. Dalam jual beli harus ada kesepakatan kedua belah pihak dalam transaksi maupun dalam ketentuan harga, sehingga kedua belah pihak sama-sama ridha.

budaya

QS AL-A'RAF: 199

Dalam ayat tersebut Allah memerintahkan Nabi Muhammad SAW. Untuk menyuruh umatnya mengerjakan yang ma'ruf atau dengan kata lain adalah tradisi yang baik dalam kehidupan setiap umatnya. Melestarikan tradisi adalah perbuatan yang baik asal memiliki tujuan yang dapat bermanfaat bagi masyarakat dan lingkungan


SANDYA RASA

Mewadahi dan menciptakan ruang yang memberikan pengalaman visual dengan menyatukan warisan dan karakter budaya daerah.

KONSEP TAPAK

Penempatan tata masa bangunan menyesuaikan dengan prinsip Candi Majapahit.

Konsep tapak memusat di tengah dengan bangunan induk yang memiliki area lapangan di depan dan terdapat candi Pewara (candi kecil) atau bangunan penunjang di sisi depan kiri dan kanan. Bangunan penunjang juga berfungsi sebagai pagar yang membatasi area dan sebagai respon untuk meredam kebisingan.

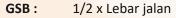

 $1/2 \times 8 \text{ m} = 4 \text{ m}$

60% x Luas lahan KDB:

60% x 11.000 = 6600m2

40% x Luas lahan KDH:

40% x 11.000 = 4400m2

KLB: 1.2 x Luas lahan

1.2 x 11.000 = 13.200m2



ZONA SEKUNDER ZONA PENUNJANG

ZONA PENUNJANG

ZONA SEKUNDER





PARKIR MOBIL PENGUNJUNG




PARKIR MOBIL DAN MOTOR PENGELOLA/PENGUNJUNG,





GAPURA DAN SCLUITURE




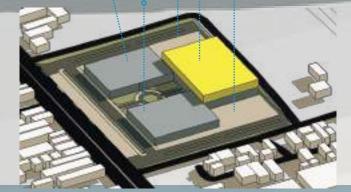


PARKIR MOBIL PENGUNJUNG



TEMPAT PARKIR BUS PENGUNJUNG DAN TITIK KUMPUL

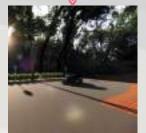

PINTU KELUAR KAWASAN **PUSAT KULINER**

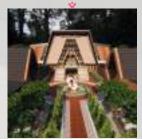

TAMAAN TENGAH KAWASAN

KONSEP TAPAK

POHON PINANG

Timur

Termasuk jenis pohon

dalam relief candi Jawa



KETAPANG KENCANA Termasuk jenis pohon dalam relief candi



KALPATARU BONSAI Dikenal sebagai "pohon kehidupan" dalam agama Hindu.



Sebagai penghias dan pembatas area rumput dengan pedestrian

MONSTERA Sebagai pembatas dan penghias area tangga amphiteater



BUNGA LAVENDER

Sebagai penghias area kawasan, pengganti bunga teratai simbol agama Hindu dengan kemiripan warna ungu



CEMARA PENSIL

Sebagai peredam kebisingan dari rel kereta api




ANGSANA

Termasuk jenis pohon dalam relief candi



CEMARA RENTES

Untuk tanaman perdu menciptakan batas antara area, atau sebagai tanaman hias di taman.

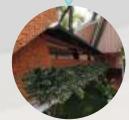

KIARA PAYUNG

Pohon peneduh area taman tengah dengan tajuk yang lebar namun tidak terlalu tinggi.




POHON TANJUNG

Daun tanjung bersifat evergreen, hijau mengkilat, dan berbentuk elips dengan bunga beraroma harum

KONSEP RUANG

AREA KULINER DAN OLEH-OLEH

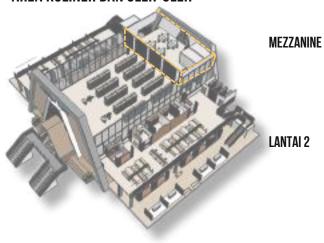







LANTAI 1

Area makan sebagai pusat ruang dengan komposisi meja 2 banjar. Penambahan unsur tanaman sebagai pembatas dan estetika ruang.

Area kuliner tradisional Sidoarjo dengan adanya area dapur dan penyimpanan bahan baku.

Area kuliner Type B memiliki meja stand dan dapur yang menyatu menjadi satu ruang.

Area kuliner Type C hanya untuk stand makanan tanpa perlu dapur karena difungsikan sebagai stand minuman.

LANTAI 2

Area pusat oleh-oleh dengan adanya area kuliner dan area foodcourt di sisi kanan dan kiri. Akses menggunakan tangga dan ramp dengan menerapkan prinsip pembagian 3.

Bukaan lebar disetiap sisi atap membuat sirkulasi dan pencahyaan alami masuk ke dalam ruang dengan maksimal.

MEZZANINE

Area kantor pengelola dengan konsep semi privat menggunakan material roster bata merah sehingga udara alami dapat masuk ke ruangan.

Komposisi Geometrik

Dalam penataan ruang area workshop dan pengasapan kuliner disusun pola keseimbangan anatar sisi ruang dengan menggunakan pembatas ruang yang fleksibel menyesuaikan kebutuhan pengguna.

WORKSHOP KULINER




Kesimetrisan

Pola penataan ruang dalam yang simetris antar sisi dengan pembagian jumlah meja workshop yang disusun secara horizontal dengan menggunakan material bata merah pada area pengasapan dan meja bahan metal pada area workshop kuliner.





GEDUNG SERBAGUNA

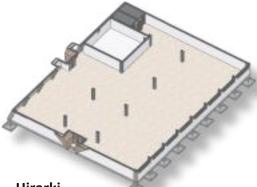

Hirarki

Hirarki perbandingan ketinggian atap sebagai konsep ketuhanan yang maha esa di puncak paling tinggi. Alam semesta di bagian tengah dan hamba di posisi paling rendah.




Aksis kesumbuan

Bukaan utama pada gedung serbaguna menghadap barat dan Utara. Orientasi bukaan menerapkan dari aspek Aksis kesumbuan arah dan sirkulasi pintu masuk candi Majapahit.

KONSEP BENTUK

Komposisi G<mark>eometri</mark>k

Bentuk bangunan utama geometrik dengan tubuh tambun. Bentuk folding diterapkan pada bangunan sehingga memberikan kesan kokoh namun selaras.

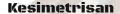

Pola bangunan sama sisi pada bagian kanan dan kiri dari mulai bagian atap, jendela, tritisan, pola ruang dan rangka struktur.

Pembagian tiga


Atap simetris antar kanan dan kiri dengan adanya 3 tingkatan dari sisi smping hingga ke puncak atap.

Irama dan Perulangan


Perulangan bentuk dihadirkan dalam bentuk depan bangunan pada tritisan dengan komposisi bentuk semakin ke tengan semakin kecil.


Hirarki

Perulangan bentuk dihadirkan dalam bentuk depan bangunan pada tritisan dengan komposisi bentuk semakin ke tengan semakin kecil.

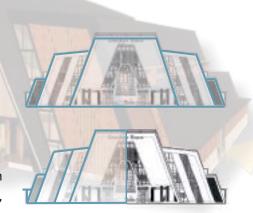



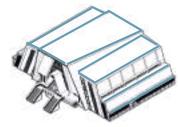

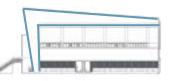



Bentuk bangunan trapesium dengan folding di salah satu sisi. bentuk kemiringan sisi atap bangunan memberikan kesan tambun dengan


Pembagian tiga

tengah.

Komposisi Geometrik


Pola atap dengan adanya bubungan di tengah dan sisi kanan kiri lebih rendah daripada atap tengah. sistem pola simetris antar sisi.

atap yang menjulang tinggi di bagian

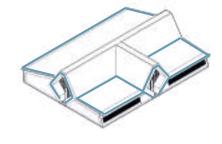

Irama dan Perulangan

Bentuk atap dengan elevasi ketinggian di sisi untuk memberikan kesan tingkatan derajat alam semesta dengan puncak tertinggi adalah tuhan.

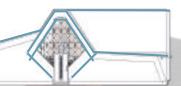

Mimesis atau tiruan

Bukaan minim dengan akses masuk kecil mengadopsi pola sirkulasi candi Majapahit dengan adnya terasan/slasar di depannya.






KONSEP STRUKTUR



Material plafon lantai 2 menggunakan kayu panel dengan ukuran 5cmx5cm

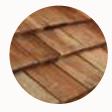

Sirkulasi dari roster bata dengan penataan vertikal.

Bata merah ekspos ditonjolkan pada

Bukaan sisi bangunan menggunakan

fasad depan bangunan.

material roster bata merah.

Material penutup atap Sirap kayu





Kerangka struktur atap menggunakan gording baja U ukuran 20cm dengan jarak bentang 100cm



Material plafon kayu laminasi

Kerangka struktur atap baja U ukuran 20cm dengan jarak bentang 1m.

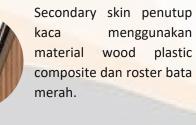

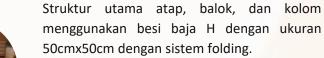




Struktur utama folding dari kolom balok dan atap. Menggunakan baja WF H dengan ukuran 60cmx60cm.



Pondasi Footplat ukuran 100cmx100cm dengan sloof ukuran 30cmx40cm.

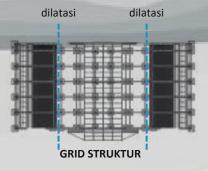


Dilatasi struktur 2 bagian pada sisi samping kanan dan kiri bangunan




Tangga dengan material bata, batu ekspos sebagai fasad dan sirkulasi ke bangunan.




Pondasi Footplat dengan ukuran 120cmx120cm dengan sloof ukuran 40cmx50cm.

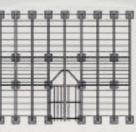

GRID STRUKTUR

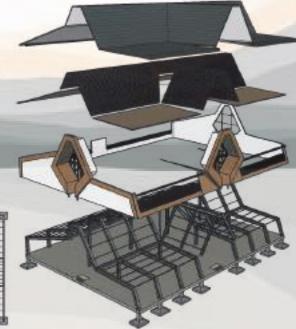

KONSEP UTILITAS

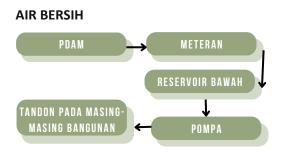

Sumber air bersih berasal dari sumber PDAM dengan penampungan pada tandon di setiap masa bangunan.

AIR HUJAN



Water Harvesting System memiliki tiga komponen dasar yaitu: pertama *catchment*, yakni penangkap air hujan dari permukaan atap, kedua *delivery system*, yakni sistem penyaluran air hujan dari atap ke tempat penampungan melalui talang; dan yang ketiga *storage reservoir*, yakni tempat penyimpan air hujan berupa tong, bak atau kolam.

SKEMA GREASE TRAP




trap/

SKEMA IPAL

- 1. Air masuk melalui inlet
- Minyak akan terangkat karena masa jenis minyak lebih ringan daripada air
- 3.Lumpur akan mengendap dan di tahan di penyaring
- 4. Air keluar melalui pipa oultet
- Pipa outlet sengaja dibuat panjang kebawah untuk mengambil air bersih tanpa campuran minyak


AREA KULINER

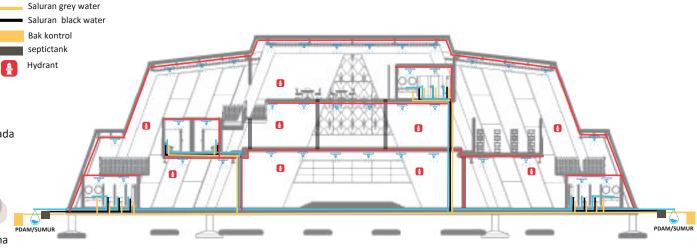

AIR KOTOR


Pipa air bersih


Pipa hydrant & sprinkler

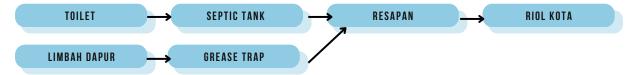

Limbah air kotor yang dihasilkan ditampung pada bak kontrol dan limbah minyak diolah dahulu pada grease trap sebelum dibuang ke saluran roil kota.



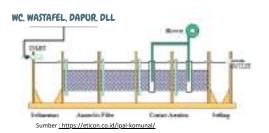

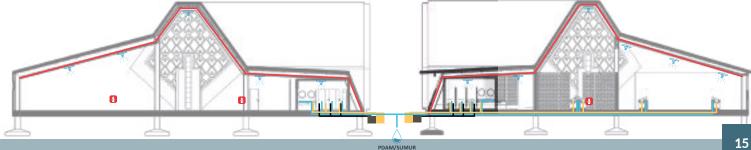



MASIL RANCANGAN

- 1. HASIL RANCANGAN TAPAK
- 2. HASIL RANCANGAN RUANG
- 3. HASIL RANCANGAN BENTUK
- 4. HASIL RANCANGAN FASAD
- **5. HASIL RANCANGAN STRUKTUR**
- **6. HASIL RANCANGAN UTILITAS**

LIASIL RANCANGAN TAPAK



Pedestrian dengan lebar menggunakan material batu alam berwarna merah bata.

Taman Tengah dengan adanya area duduk dengan pohon yang

PEDESTRIAN & DROP OFF rindang.



TAMAN TENGAH




ENTRANCE



Pintu masuk dan pintu keluar berada ditengah dengan adanya gate yang cukup tinggi sebagai penanda area pusat kuliner.

Penanda juga terletak di depan kawasan pusat kuliner dengan ketinggian 4 m di atas permukaan tanah.

Ramp menuju lantai 2 terletak di sisi kanan dan kiri bangunan utama sedangkan di lantai 1 terletak di setiap sisi bangunan.

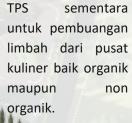







T. PENGOLAHAN SAMPAH




AREA DUDUK

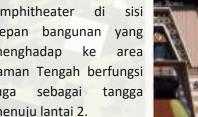

AMPHITEATER

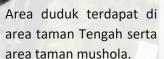

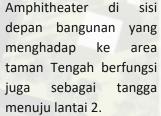

Perubahan hasil rancangan tapak dengan

adanya sign tulisan di depan kawasan dengan


perubahan desain gate entrance dan exit,


perubahan desain taman amphitheater,


memaksimalkan area parkir dan perubahan

desain ramp menuju lantai 2.

KONSEP AWAL

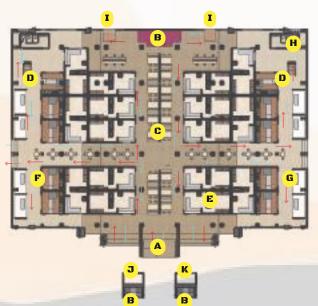

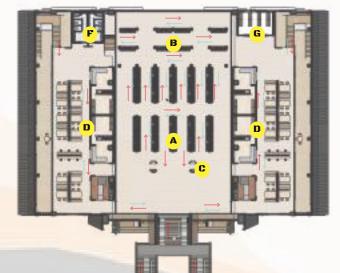

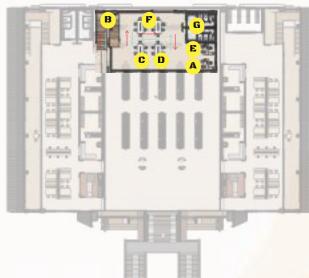

Lantai 1

Keterangan:

A. Main entrance

B. Second entrance/tangga

amphiteater C. Area makan

D. Tangga belakang

E. Stand kuliner tradisional Sidoarjo

F. Stand kuliner Type A

G. Stand kuliner Type B

H. Toilet

I. Loading dock

J. MEP

K. Gudang

Lantai 2

Keterangan:

A. Area perbelanjaan makanan khas

B. Area perbelanjaan souvernir

C. Kasir pelayanan

D. Area makan

E. Toilet

F. Gudang barang

Mezzanine

Keterangan:

A. Kantor pimpinan

B. Tangga


C. Ruang menejemen umum

D. Ruang pelayanan pelanggan

E. Ruang keuangan

F. Ruang rapat

G. Toilet

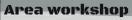

Keterangan:

A. Area pengasapan

B. Ruang pelatihan masak

C. Ruang penyimpanan alat


D. Panggung mini

E. Toilet

F. Entrance

g. Lobby workshop memasak

h. Lobby workshop pengasapan

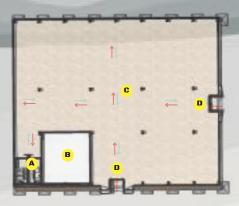

Gedung serbaguna


Keterangan:

A. Toilet


B. Ruang persiapan

C. Hall

D. Entrance

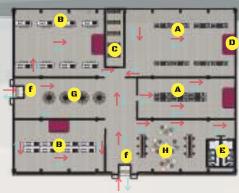

HASIL AKHIR

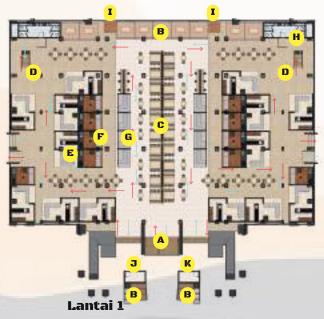

Keterangan:

A. Main entrance

B. Second entrance/tangga

amphiteater

C. Area makan

D. Tangga belakang

E. Stand kuliner Type A

F. Stand kuliner Type B


G. Stand kuliner Type C

H. Toilet

I. Loading dock

J. MEP

K. Gudang

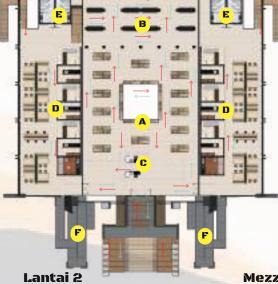

Keterangan:

A. Area perbelanjaan makanan khas

B. Area perbelanjaan souvernir

C. Kasir pelayanan

D. Area makan

E. Toilet

F. Ramp

Mezzanine

Keterangan:

A. Kantor pimpinan

B. Tangga


C. Ruang menejemen umum

D. Ruang pelayanan pelanggan

E. Ruang keuangan

F. Ruang rapat G. Ruang Karyawan

H. Gudang

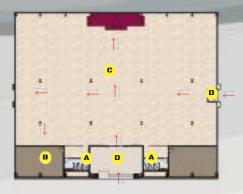

Gedung serbaguna


Keterangan:

A. Toilet

B. Ruang persiapan

C. Hall

D. Entrance

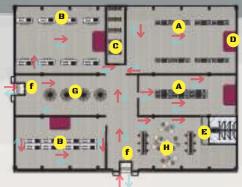

Area workshop

Keterangan:

A. Area pengasapan

B. Ruang pelatihan masak

C. Ruang penyimpanan alat

D. Panggung mini


E. Toilet


F. Entrance

g. Lobby workshop memasak

h. Lobby workshop pengasapan

HASIL AKHIR

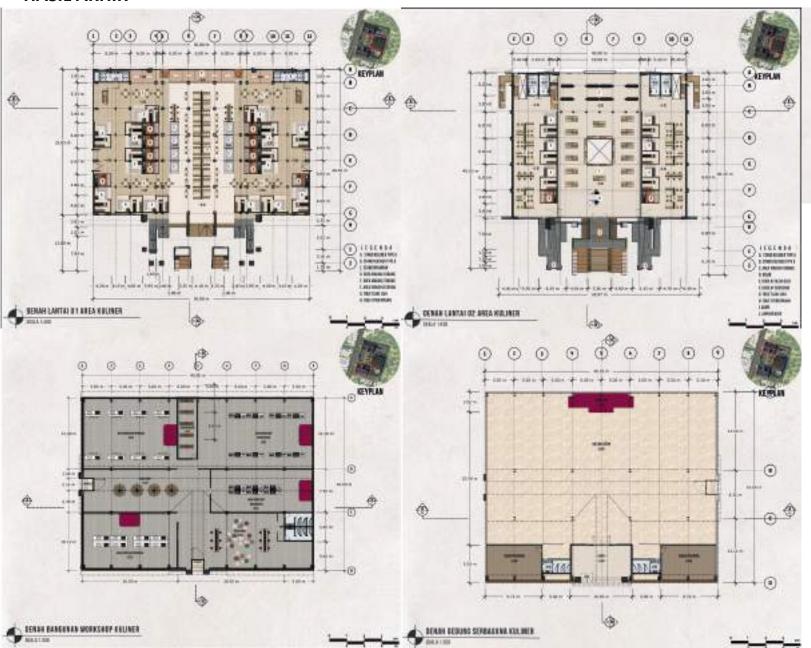

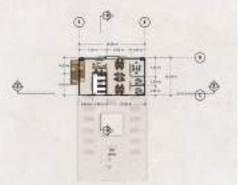

Penyesuaian ramp pada lantai 2 dengan penempatan di area sisi kanan dan kiri bangunan bagian depan.

Setiap sisi bangunan pusat kuliner terdapat ramp untuk kemudahan akses pengguna.

Perubahan posisi toilet pada area mezzanine diganti pada area lantai 2 untuk memudahkan aksesibilitas pengguna.

Pemaksimalan jumlah area makan dengan stand kuliner untuk efisiensi ruang.

Posisi toilet tidak menghadap atau membelakangi arah kiblat.

STAND KULINER TYPE A

Stand tersebut difungsikan untuk kuliner khas dari daerah Sidoarjo. Ukuran ruangan stand 6m x 4m dengan adanya ruang pemesanan, ruang penyimpanan barang/bahan baku, ruang dapur tersendiri.



AREA WORKSHOP MEMASAK

Workshop memasak memiliki ukuran ruang 16.5 m x 10 m. Dengan adanya kapasitas per ruang 8 orang. Fasilitas dalam ruang terdapat kompor, oven dan wastafel yang disusun secara horizontal dengan adanya panggung di sisi depan.



STAND KULINER TYPE B

Stand tersebut berfungsi sebagai stand kuliner tradisional yang berada di sekitar Sidoarjo. Ukuran ruang stand 3m x 4m dengan adanya ruang pemesanan yang menyatu dengan ruang dapur tanpa adanya partisi.



AREA WORKSHOP PENGASAPAN

Area workshop pengasapan disfungsikan untuk pelatihan pengasapan makanan khas Sidoarjo yakni Bandeng Asap. Workshop tersebut memiliki ukuran yang hampir sama dengan workshop memasak 16.5 m x 10.3 m. Kapasitas pengguna dalam satu ruang yakni 8 orang dengan fasilitas tungku pemanas tradisional, pengait ikan dan wastafel.



STAND KULINER TYPE C

Stand tersebut berfungsi sebagai stand penjualan minuman baik tradisional ataupun modern. Stand tersebut berukuran 3m x 2m stand ini hanya mempunyai ruang pemesanan tanpa adanya ruang dapur karena hanya menjual minuman siap saji.



DISPLAY SOUVENIR DAN OLEH-


OLEH

Pusat perbelanjaan souvernir dan oleh-oleh berukuran 19m x 34m. Memiliki 18 display rak untuk oleh-oleh makanan khas dan 8 display rak untuk oleh-oleh barang kerajinan UMKM.



HASIL RANCANGAN BENTUK

KONSEP AWAL

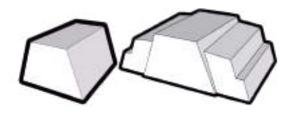

Bentuk dasar terinspirasi dari bentuk atap Candi Majapahit dengan menyesuaikan kondisi tapak, regulasi, dan iklim setempat.




Atap modifikasi dengan sistem folding dengan 3 tingkatan sisi sampingnya untuk merespon air hujan turun kebawah dengan mudah.

Atap bagian tengah lebih tinggi filosofis dari kehidupan para dewa/tuhan. Pendekatan jiwa hamba terhadap tuhan yang maha esa.




Bentuk bangunan tambun dengan sirkulasi di sisi depan dan adanya Selasar dengan tangga bertingkat menuju lantai 2. Orientasi bangunan menghadap barat dalam kepercayaan agama Hindu sebagai arah kehidupan setelah kematian.

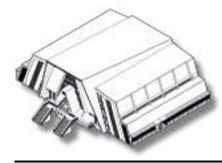

Hasil akhir Bangunan dengan akses masuk utama di sisi depan tengah bangunan. Dengan adanya pelataran di sisi depan bangunan dan tangga sebagai Pradhaksinapatha filosofis gunung penanggungan di Jawa Timur.



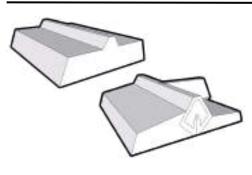

Bentuk dasar inspirasi dari pintu masuk dalam bangunan candi Majapahit dengan bentuk hexagon meruncing keatas. Bentuk bangunan tambun dengan dimensi lebih pendek sebagai interpretasi candi pewara (candi kecil yang mengelilingi candi induk). Adanya pintu masuk yang kecil dengan naungan berbentuk hexagon dengan jendela dan bukaan lebar pada area pintu masuk memberikan ambien menyerupai bukaan candi interpretasi dari pintu masuk candi Majapahit.



masuk memberikan ambien Bentuk lantai dasar bangunan dengan adanya menyerupai bukaan candi terasan dengan akses kecil pada pintu masuk interpretasi dari pintu masuk memiliki tangga bertingkat 3 di sisi depan dan kanan candi Majapahit. Hangga sebagai filosofi pradhaksinapatha diterapkan pada area pintu masuk bangunan



HASIL RANCANGAN FASAD

SECONDARY SKIN

Penempatan secondary skin pada sisi depan dan belakang bangunan untuk melindungi tembok dari kondisi iklim ekstrim.



BRAND IDENTITY

Menggunakan nama sebagai tanda dan pengenal pusat kuliner






LOKAL MATERIAL

Sandya Reser

Unsur alami kayu, bata, dan batu disusun pada fasad depan dari mulai tangga, railing dan lantai



Elemen garis dan efek gelap terang Ornamen dengan pola perulangan dengan menggunakan material kayu solid.

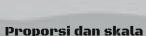

Secondary skin yang menerapkan prinsip proporsi dan skala dengan bentuk perulangan atap candi menggunakan material kayu laminasi.



Garis dan gelap terang

Fasad atap yang menjulang terdapat elemen garis dengan efek gelap terang jika terkena cahaya matahari.



Pembagian tiga

Penerapan prinsip pembagian tiga pada tangga berundak area entrance bangunan. Dengan luasan kecil dan material batu alam.



Komposisi geometrik


Komposisi geometrik bentuk bangunan dari mulai atap dan tembok menunjukkan kesan tegas dan tangguh.



HASIL RANCANGAN STRUKTUR

PUSAT KULINER DAN OLEH-OLEH

WORKSHOP KULINER DAN GEDUNG SERBAGUNA

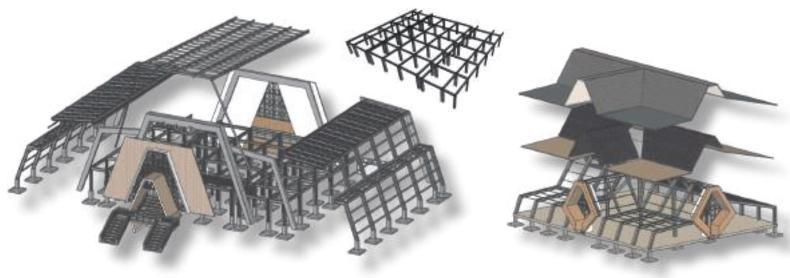



ATAP

Menggunakan atap folding dengan rangka struktur besi baja WF type H. Rangka atap menggunakan gording baja U dengan material lokal yakni atap sirap, UPVC dan bitumen.

MIDSTRUCTURE STRUKTUR RIGID FRAME

Penggunaan struktur kolom ukuran 60cm x 60cm dengan bentang 600cm. Struktur balok dengan ukuran 50cm x 30cm.

SUBSTRUCTURE PONDASI

Perencanaan pondasi menggunakan pondasi Footplat dengan luas penampang bawah 240cmx200cm dengan sloof ukuran 50cmx60cm yang cocok diterapkan pada rangka struktur beton bertulang dan struktur baja.



UPSTRUCTURE

ATAP


Menggunakan atap folding dengan rangka struktur besi baja WF type H. Rangka atap gording baja U dengan menggunakan material lokal yakni atap sirap dan bitumen.


MIDSTRUCTURE STRUKTUR RIGID FRAME BAJA WF

Penggunaan struktur kolom ukuran 50cm x 50cm dengan bentang 500cm. Struktur dibentuk secara folding dari kolom hingga balok mengikuti bentuk atap.

SUBSTRUCTURE PONDASI

Perencanaan pondasi menggunakan pondasi Footplat dengan luas penampang bawah 230cmx230cm dengan sloof ukuran 50cmx40cm yang cocok diterapkan pada rangka struktur beton bertulang dan struktur baja.

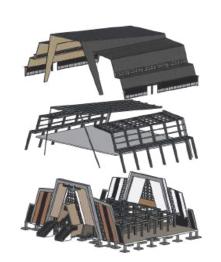

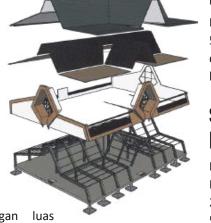

HASIL RANCANGAN UTILITAS

W E

KONSEP AWAL

BUILDING BUILDING

SALURAN AIR BERSIH SALURAN AIR KOTOR SALURAN AIR HUJAN



BAK KONTROL



HASIL AKHIR

Saluran air bersih utama Saluran air bersih wastafe



Air bersih bersumber dari PDAM yang ditampung pada ground tank kemudian didistribusikan ke setiap tandon masing-masing bangunan.



Respon terhadap air hujan sekeliling tapak dan bangunan dilengkapi dengan biopori dan saluran drainase air hujan. Pemanfaatan air hujan dengan metode Water Harvesting System.



Pembuangan limbah air kotor setiap bangunan yang berasal dari WC disalurkan ke Septic tank dan limbah minyak diolah pada grease trap kemudian di tampung pada bak kontrol sebelum dibuang ke saluran riol kota.



Pusat TPS (Tempat Pembuangan Sementara) diposisikan sebelah Timur belakang area kuliner untuk meminimalisir bau tidak sedap yang dapat mengganggu pengguna area kuliner.



PENUTUP

- 1. KESIMPULAN
- 2. SARAN

KESIMPULAN & SARAN

Perancangan pusat kuliner tradisional Sidoarjo dilatarbelakangi karena kabupaten Sidoarjo dicanangkan sebagai "kota UKM Indonesia". Dengan banyaknya sentra industri berbasis UKM di kabupaten ini menunjukkan bahwa pemerintah kabupaten Sidoarjo sangat mendorong bangkit dan berkembangnya UKM di Sidoarjo.

Tidak hanya itu pemerintah kabupaten Sidoarjo mengembangkan destinasi wisata lumpur Sidoarjo pada tahun 2018 dengan pemanfaatan area lahan bekas pasar Porong dengan dibangun beberapa fasilitas seperti toilet, tempat penjualan souvenir, tempat penjualan makanan dan fasilitas parkir untuk memudahkan wisatawan menikmati lokasi tersebut.

Hal yang harus diperhatikan dalam perancangan pusat kuliner tradisional ini dengan penggabungan antara arsitektur dari percandian Majapahit dengan arsitektur masa kini. Untuk mengajarkan identitas daerah Sidoarjo sehingga dapat dikenal oleh masyarakat luas dengan mewujudkannya menggunakan pendekatan Neo Vernakular.

Hasil konsep dasar pada rancangan yang awalnya terpaku pada objek lumpur dengan penggantian objek studi desain yang menerapkan prinsip dari arsitektur candi era Majapahit. Dengan menggunakan material dominan batu bata dengan warna yang kontras.

Hasil konsep bentuk objek rancangan dengan menghadirkan elemen dan ciri arsitektur candi Jawa Timur dengan pembagian masa triloka dan hierarki, Aksis kesumbuan, dan dialitas.

Rancangan konsep ruang pada menghadirkan desain dengan suasana tradisional dengan aksen yang memiliki nilai filosofis dan saling keterhubungan antara ruang.

Ciri khas akhir yang diterapkan pada objek rancangan pusat kuliner tradisional Sidoarjo yakni dengan menerapkan aspek-aspek dari mulai prinsip objek candi, prinsip pendekatan arsitektur Neo Vernakular, prinsip nilai-nilai keislaman sehingga menciptakan desain yang memiliki kesatuan lokalitas setempat.

Pada perancangan Pusat Kuliner Tradisional Sidoarjo, perancang menyadari bahwasannya pasti terdapat kekurangan dalam bentuk penyajian dari hasil rancangan, seperti dari hasil desain, ide gagasan perancangan, prinsip-prinsip hingga konsep dari rancangan ini dengan pendekatan arsitektur Neo Vernakular. Oleh karena itu, besar harapan dalam membutuhkan kritik dan saran supaya dapat memaksimalkan dan menyempurnakan hasil dari rancangan ini.



DAFTAR PUSTAKA

- DAFTAR PUSTAKA
- LAMPIRAN

DAFTAR PUSTAKA

- [1] Badan Perencanaan dan Pembangunan Daerah Sidoarjo. (2009). Peraturan daerah Kabupaten Sidoarjo tentang rencana tata ruang wilayah Kabupaten Sidoarjo tahun 2009-2029. Sidoarjo: BAPPEDA Kabupaten Sidoarjo.
- [2] Badan Pusat Statistik Kabupaten Sidoarjo [online]. Tersedia: https://sidoarjokab.bps.go.id/indicator/153/70/1/luas-daerah.html
- [3] Penurunan Pengangguran di Sidoarjo Terbesar di Jatim [online]. Tersedia: https://www.sidoarjokab.go.id/sukses-turun-207-kinerja-penanganan-pengangguran-di-sidoarjo-terbaik-se-jatim
- [4] Oleh Dinas Perindustrian dan Perdagangan Kab. Sidoarjo. Hal 2-3. Buku "Sidoarjo Semakin Rejo".
- [5] "Arsitektur Neo Vernakular" [online]. Tersedia: http://archidkot.blogspot.com/2018/11/arsitekturneo-vernakular-merupakan.html (accessed Mar. 09, 2023).
- [6] Kamus Besar Bahasa Indonesia. [online] tersedia: https://kbbi.kemdikbud.go.id/entri/pusat
- [7] Nugroho, Fajar Jati. (2017, June, 18) Pengelolaan Air Limbah [online]. Tersedia: http://sipil.polines.ac.id/sipil/node/69
- [8] Mandra Lazuardi, M. S. 2015. Rencana Pengembangan Kuliner Nasional. Jakarta: PT.Republik Solusi.
- [9] Klasifikasi Buku Lapangan Usaha Indonesia (KBLI). (2017)
- [10] Pratiwi, A. F. 2014. Acuan Perancangan Pusat Kuliner sebagai Ruang Publik di Kota Kendari. hal, 9 [online]. Tersedia: https://www.scribd.com/doc/227172676/ACUAN-PERANCANGAN-PUSAT-KULINER-SEBAGAI-RUANG-PUBLIK-DI-KOTA-KENDARI-pdf
- [11] Hanifah, (2021, April, 29). Mengenal Konsep Arsitektur Neo Vernakular Yang Bergaya Konvensional Tapi Modern! [online]. Tersedia: https://berita.99.co/arsitektur-neo-vernakular/
- [12] Widi. Chaesar Dhiya Fauzan ; Prayogi. Luthfi, Penerapan Arsitektur Neo-Vernakular. Volume 3 Nomor 3 Oktober 2020.
- [13] Rjpu, Yamini, Tiwari, Santosh. E-Journal. Neo- Vernacular Architecture: A Paradigm shift. PJAEE, 17 (9) (2020)
- [14] Syafi'ie, Musta'in. (2017, June, 23). Tafsir Al-Nahl 123: Dilarang Melestarikan Budaya Buruk [online]. Tersedia: https://kumparan.com/bangsaonline/tafsir-al-nahl-123-dilarang-melestarikan-budaya-buruk/2
- [15] Satriana. Priscillia, E-Journal, PERBANDINGAN DAPUR TERBUKA TRADISIONAL DAN MODERNDI INDONESIA, 2009.
- [16] Profil Masyarakat [online]. Tersedia: https://www.sidoarjokab.go.id/profil-masyarakat
- [17] Badan Pusat Statistik Kabupaten Sidoarjo. [online] tersedia: https://sidoarjokab.bps.go.id/statictable/2019/10/10/95/penggunaan-tanah-menurut-kecamatan-2018.html
- [18] Oleh Badan Pusat Statistik Kabupaten Sidoarjo. Hal 5. Buku "Sidoarjo Dalam Angka 2022".

GAMBAR LAMPIRAN ARSITEKTUR

PUSAT KULINER TRADISIONAL SIDOARJO





UIN MALANG - INDONESIA

PRODI TEKNIK ARSITEKTUR FAKULTAS SAINS DAN TEKNOLOGI UIN MAULANA MALIK IBRAHIM MALANG

JUDUL TUGAS AKHIR

PERANCANGAN PUSAT KULINER TRADISIONAL SIDOARJO DENGAN PENDEKATAN ARSITEKTUR NEO VERNAKULAR

LOKASI PERANCANGAN

JL. RAYA PORONG, MINDI, KEC. PORONG, KAB. SIDOARJO, JAWA TIMUR 61274

NAMA MAHASISWA

RAHMAT HILMI THOHARI

NIM. 200606110125

DOSEN PEMBIMBING 1

Dr. NUNIK JUNARA M.T.

DOSEN PEMBIMBING 2

ACH. GAT GAUTAMA N.T.

JUDUL GAMBAR

LAYOUT PLAN KAWASAN PUSAT KULINER

SKALA

1:1000

NO. GAMBAR





UIN MALANG - INDONESIA

PRODI TEKNIK ARSITEKTUR FAKULTAS SAINS DAN TEKNOLOGI UIN MAULANA MALIK IBRAHIM MALANG

JUDUL TUGAS AKHIR

PERANCANGAN PUSAT KULINER TRADISIONAL SIDOARJO DENGAN PENDEKATAN ARSITEKTUR NEO VERNAKULAR

LOKASI PERANCANGAN

JL RAYA PORONG, MINDI, KEC. PORONG, KAB. SIDOARJO, JAWA TIMUR 61274

NAMA MAHASISWA

RAHMAT HILMI THOHARI NIM. 200606110125

DOSEN PEMBIMBING 1

Dr. NUNIK JUNARA M.T.

DOSEN PEMBIMBING 2

ACH. GAT GAUTANA M.T.


JUDUL GAMBAR

SITE PLAN KAWASAN PUSAT KULINER

SKALA

1:1000

NO. GAMBAR

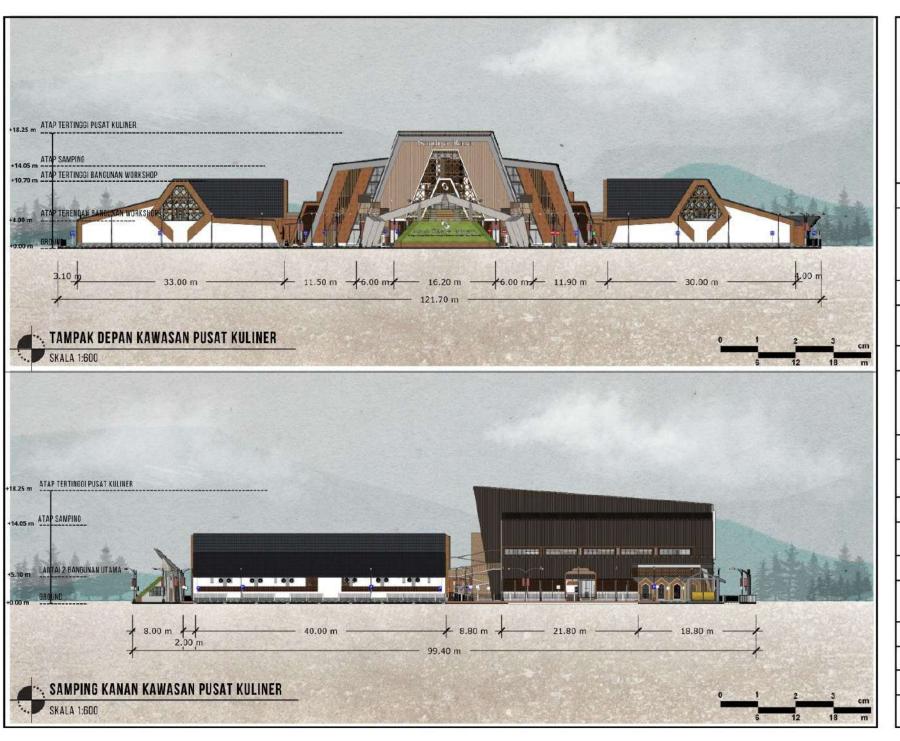



UIN MALANG - INDONESIA

PRODI TEKNIK ARSITEKTUR FAKULTAS SAINS DAN TEKNOLOGI UIN MAULANA MALIK IBRAHIM MALANG

JUDUL TUGAS AKHIR

PERANCANGAN PUSAT KULINER TRADISIONAL SIDOARJO DENGAN PENDEKATAN ARSITEKTUR NEO VERNAKULAR

LOKASI PERANCANGAN

JL. RAYA PORONG, MINDI, KEC. PORONG, KAB. SIDOARJO, JAWA TIMUR 61274

NAMA MAHASISWA

RAHMAT HILMI THOHARI

NIM. 200606110125

DOSEN PEMBIMBING 1

Dr. NUNIK JUNARA M.T.

DOSEN PEMBIMBING 2

ACH. GAT GAUTAMA N.T.


JUDUL GAMBAR

TAMPAK KAWASAN PUSAT KULINER

SKALA

1:600

NO. GAMBAR

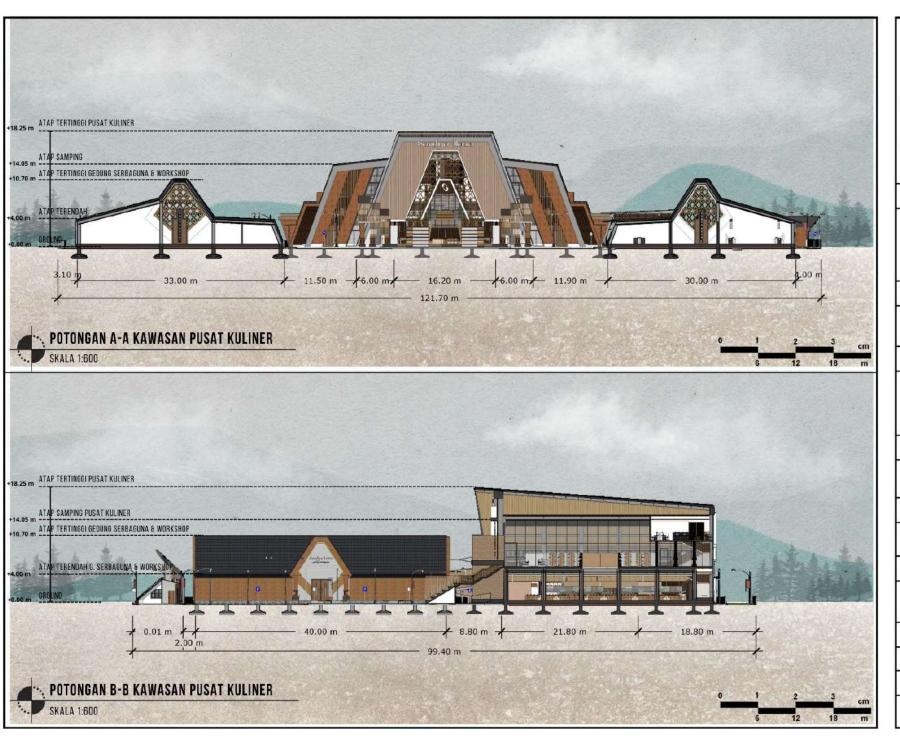



UIN MALANG - INDONESIA

PRODI TEKNIK ARSITEKTUR FAKULTAS SAINS DAN TEKNOLOGI UIN MAULANA MALIK IBRAHIM MALANG

JUDUL TUGAS AKHIR

PERANCANGAN PUSAT KULINER TRADISIONAL SIDOARJO DENGAN PENDEKATAN ARSITEKTUR NEO VERNAKULAR

LOKASI PERANCANGAN

JL. RAYA PORONG, MINDI, KEC. PORONG, KAB. SIDOARJO, JAWA TIMUR 61274

NAMA MAHASISWA

RAHMAT HILMI THOHARI

NIM. 200606110125

DOSEN PEMBIMBING 1

Dr. NUNIK JUNARA M.T.

DOSEN PEMBIMBING 2

ACH. GAT GAUTAMA N.T.


JUDUL GAMBAR

POTONGAN A-A DAN B-B KAWASAN PUSAT KULINER

SKALA

1:600

NO. GAMBAR

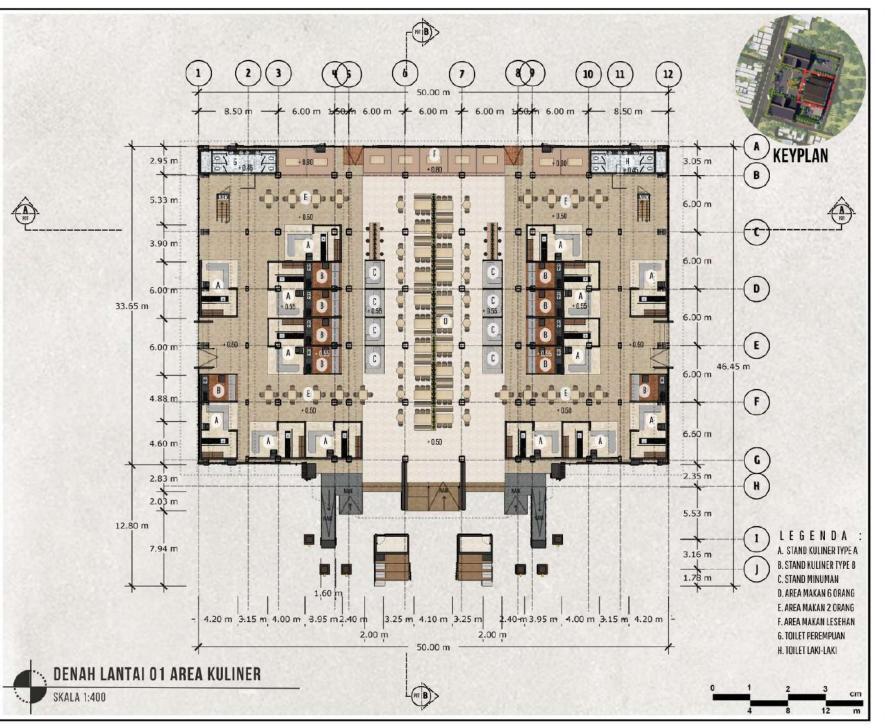



UIN MALANG - INDONESIA

PRODI TEKNIK ARSITEKTUR FAKULTAS SAINS DAN TEKNOLOGI UIN MAULANA MALIK IBRAHIM MALANG

JUDUL TUGAS AKHIR

PERANCANGAN PUSAT KULINER TRADISIONAL SIDOARJO DENGAN PENDEKATAN ARSITEKTUR NEO VERNAKULAR

LOKASI PERANCANGAN

JL RAYA PORONG, MINDI, KEC. PORONG, KAB. SIDOARJO, JAWA TIMUR 61274

NAMA MAHASISWA

NIM. 200606110125

DOSEN PEMBIMBING I

Dr. NUNIK JUNARA M.T.

DOSEN PEMBIMBING 2

ACH. GAT GAUTANA M.T.


JUDUL GAMBAR

DENAH LANTAI 1 BANGUNAN KULINER

SKALA

1:400

NO. GAMBAR

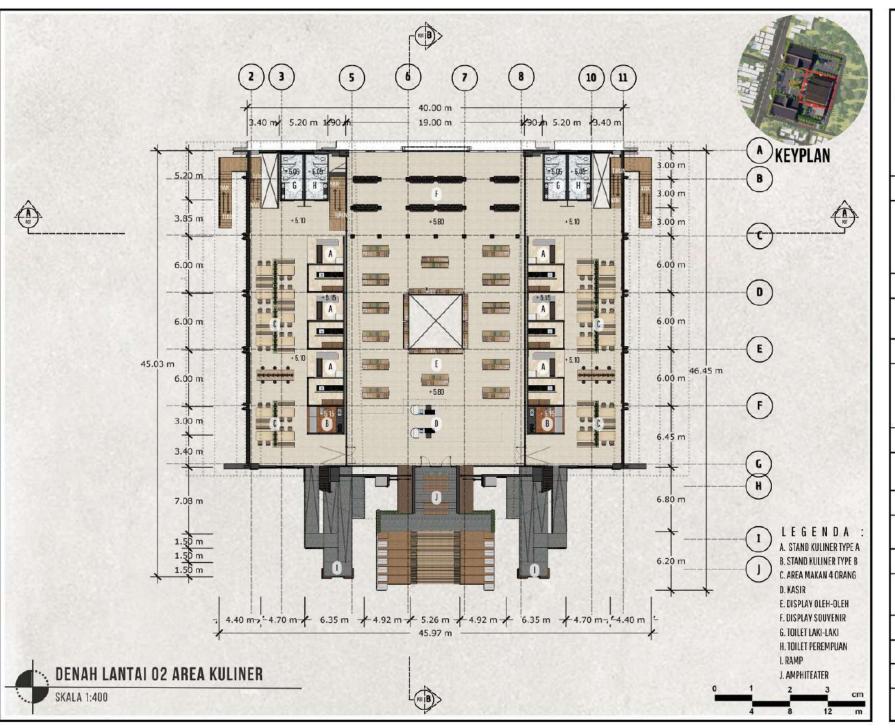



UIN MALANG - INDONESIA

PRODI TEKNIK ARSITEKTUR FAKULTAS SAINS DAN TEKNOLOGI UIN MAULANA MALIK IBRAHIM MALANG

JUDUL TUGAS AKHIR

PERANCANGAN PUSAT KULINER TRADISIONAL SIDOARJO DENGAN PENDEKATAN ARSITEKTUR NEO VERNAKULAR

LOKASI PERANCANGAN

JL. RAYA PORONG, MINDI, KEC. PORONG, KAB. SIDOARJO, JAWA TINUR 61274

NAMA MAHASISWA

RAHMAT HILMI THOHARI NIM. 200606110125

DOSEN PEMBIMBING 1

Dr. NUNIK JUNARA M.T.

DOSEN PEMBIMBING 2

ACH. GAT GAUTANA M.T.

JUDUL GAMBAR

DENAH LANTAI 1 BANGUNAN KULINER


SKALA


1:400

NO. GAMBAR





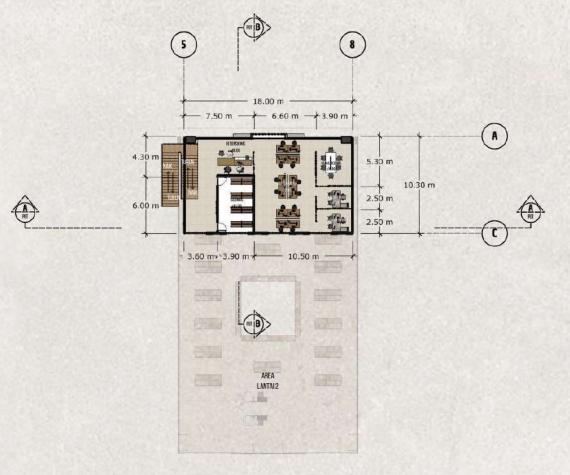

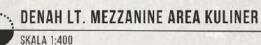





UIN MALANG - INDONESIA

PRODI TEKNIK ARSITEKTUR FAKULTAS SAINS DAN TEKNOLOGI UIN MAULANA MALIK IBRAHIM MALANG

JUDUL TUGAS AKHIR

PERANCANGAN PUSAT KULINER TRADISIONAL SIDOARJO DENGAN PENDEKATAN ARSITEKTUR NEO VERNAKULAR

LOKASI PERANCANGAN

JL. RAYA PORONG, MINDI, KEC. PORONG, KAB. SIDOARJO, JAWA TIMUR 61274

NAMA MAHASISWA

RAHMAT HILMI THOHARI NIM. 200606110125

11111. 200000110120

Dr. NUNIK JUNARA M.T.

DOSEN PEMBIMBING 2

ACH. GAT GAUTAMA M.T.


JUDUL GAMBAR

DENAH MEZZANINE BANGUNAN KULINER

SKALA

1:400

NO. GAMBAR

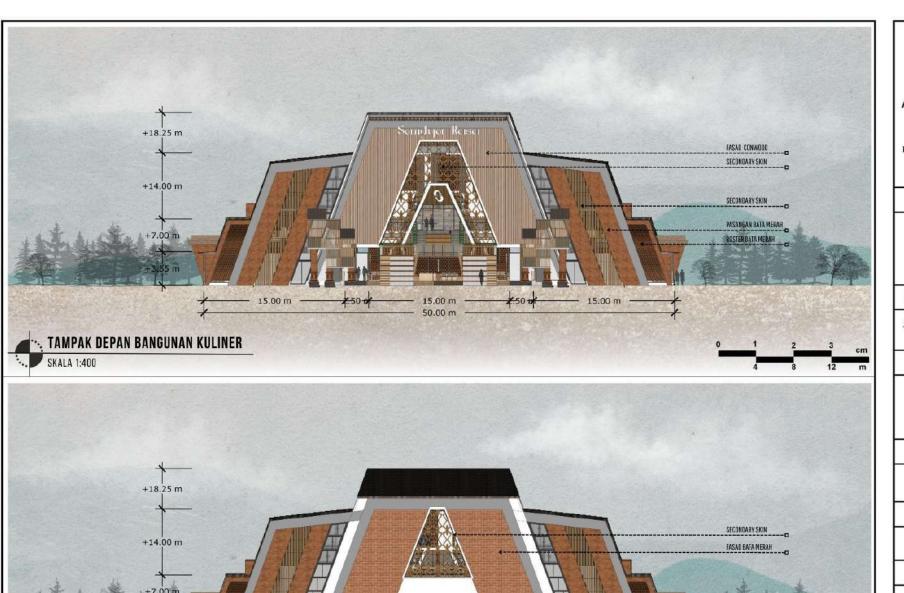

15.00 m

50.00 m

- 15.50 m

15.50 m

· TAMPAK BELAKANG BANGUNAN KULINER

SKALA 1:400



ARCHITECTURE

UIN MALANG - INDONESIA

PRODI TEKNIK ARSITEKTUR FAKULTAS SAINS DAN TEKNOLOGI UIN MAULANA MALIK IBRAHIM MALANG

JUDUL TUGAS AKHIR

PERANCANGAN PUSAT KULINER TRADISIONAL SIDOARJO DENGAN PENDEKATAN ARSITEKTUR NEO VERNAKULAR

LOKASI PERANCANGAN

JL. RAYA PORONG, MINDI, KEC. PORONG, KAB. SIDOARJO, JAWA TIMUR 61274

NAMA MAHASISWA

RAHMAT HILMI THOHARI

NIM. 200606110125

DOSEN PEMBIMBING 1

Dr. NUNIK JUNARA M.T.

DOSEN PEMBIMBING 2

ACH. GAT GAUTAMA N.T.


JUDUL GAMBAR

TAMPAK DEPAN DAN BELAKANG PUSAT KULINER

SKALA

1:400

NO. GAMBAR

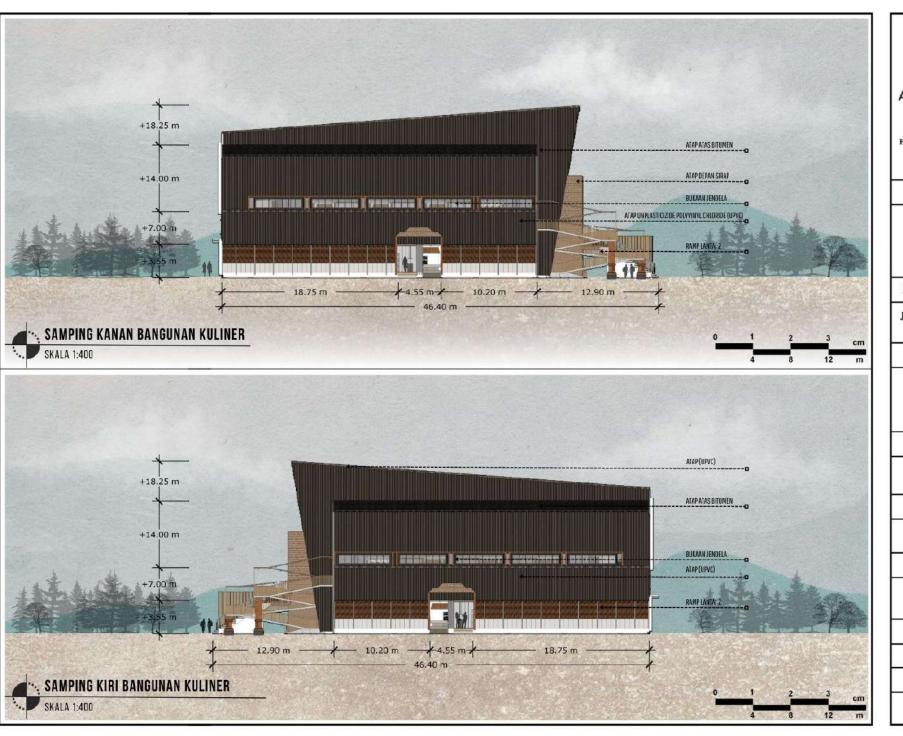



UIN MALANG - INDONESIA

PRODI TEKNIK ARSITEKTUR FAKULTAS SAINS DAN TEKNOLOGI UIN MAULANA MALIK IBRAHIM MALANG

JUDUL TUGAS AKHIR

PERANCANGAN PUSAT KULINER TRADISIONAL SIDOARJO DENGAN PENDEKATAN ARSITEKTUR NEO VERNAKULAR

LOKASI PERANCANGAN

JL. RAYA PORONG, MINDI, KEC. PORONG, KAB. SIDOARJO, JAWA TIMUR 61274

NAMA MAHASISWA

RAHMAT HILMI THOHARI

NIM. 200606110125

DOSEN PEMBIMBING 1

Dr. NUNIK JUNARA M.T.

DOSEN PEMBIMBING 2

ACH. GAT GAUTAMA N.T.


JUDUL GAMBAR

TAMPAK DEPAN DAN BELAKANG PUSAT KULINER

SKALA

1:400

NO. GAMBAR

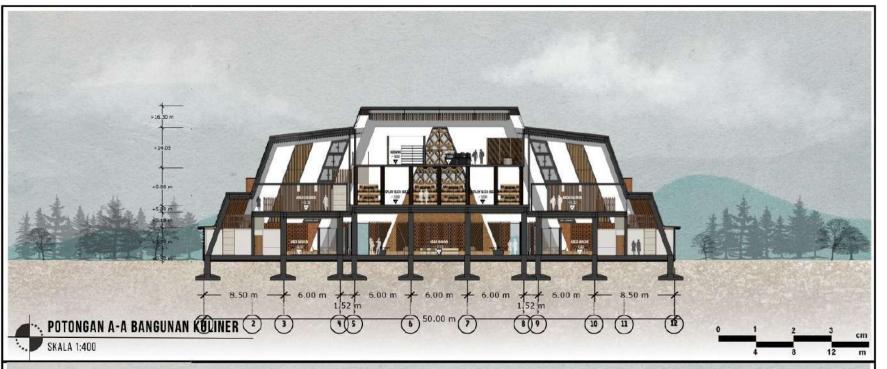





UIN MALANG - INDONESIA

PRODI TEKNIK ARSITEKTUR FAKULTAS SAINS DAN TEKNOLOGI UIN MAULANA MALIK IBRAHIM MALANG

JUDUL TUGAS AKHIR

PERANCANGAN PUSAT KULINER TRADISIONAL SIDOARJO DENGAN PENDEKATAN ARSITEKTUR NEO VERNAKULAR

LOKASI PERANCANGAN

JL. RAYA PORONG, MINDI, KEC. PORONG, KAB. SIDOARJO, JAWA TIMUR 61274

NAMA MAHASISWA

RAHMAT HILMI THOHARI

NIM. 200606110125

DOSEN PEMBIMBING 1

Dr. NUNIK JUNARA M.T.

DOSEN PEMBIMBING 2

ACH. GAT GAUTAMA N.T.


JUDUL GAMBAR

POTONGAN A-A DAN B-B PUSAT KULINER

SKALA

1:400

NO. GAMBAR

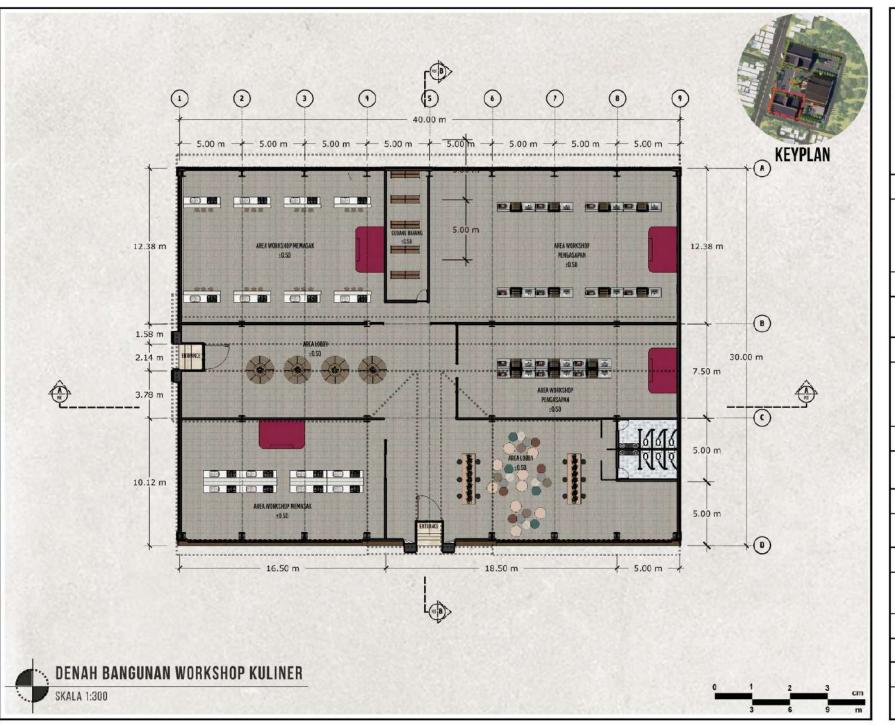



UIN MALANG - INDONESIA

PRODI TEKNIK ARSITEKTUR FAKULTAS SAINS DAN TEKNOLOGI UIN MAULANA MALIK IBRAHIM MALANG

JUDUL TUGAS AKHIR

PERANCANGAN PUSAT KULINER TRADISIONAL SIDOARJO DENGAN PENDEKATAN ARSITEKTUR NEO VERNAKULAR

LOKASI PERANCANGAN

JL. RAYA PORONG, MINDI, KEC. PORONG, KAB. SIDOARJO, JAWA TIMUR 61274

NAMA MAHASISWA

RAHMAT HILMI THOHARI

NIM. 200606110125

DOSEN PEMBIMBING I

Dr. NUNIK JUNARA M.T.

DOSEN PEMBIMBING 2

ACH. GAT GAUTANA M.T.

JUDUL GAMBAR

DENAH BANGUNAN WORKSHOP KULINER

SKALA

1:300

NO. GAMBAR





UIN MALANG - INDONESIA

PRODI TEKNIK ARSITEKTUR FAKULTAS SAINS DAN TEKNOLOGI UIN MAULANA MALIK IBRAHIM MALANG

JUDUL TUGAS AKHIR

PERANCANGAN PUSAT KULINER TRADISIONAL SIDOARJO DENGAN PENDEKATAN ARSITEKTUR NEO VERNAKULAR

LOKASI PERANCANGAN

JL. RAYA PORONG, MINDI, KEC. PORONG, KAB. SIDOARJO, JAWA TIMUR 61274

NAMA MAHASISWA

RAHMAT HILMI THOHARI

NIM. 200606110125

DOSEN PEMBIMBING 1

Dr. NUNIK JUNARA M.T.

DOSEN PEMBIMBING 2

ACH. GAT GAUTAMA N.T.


JUDUL GAMBAR

TAMPAK DEPAN DAN BELAKANG Workshop Kuliner

SKALA

1:300

NO. GAMBAR

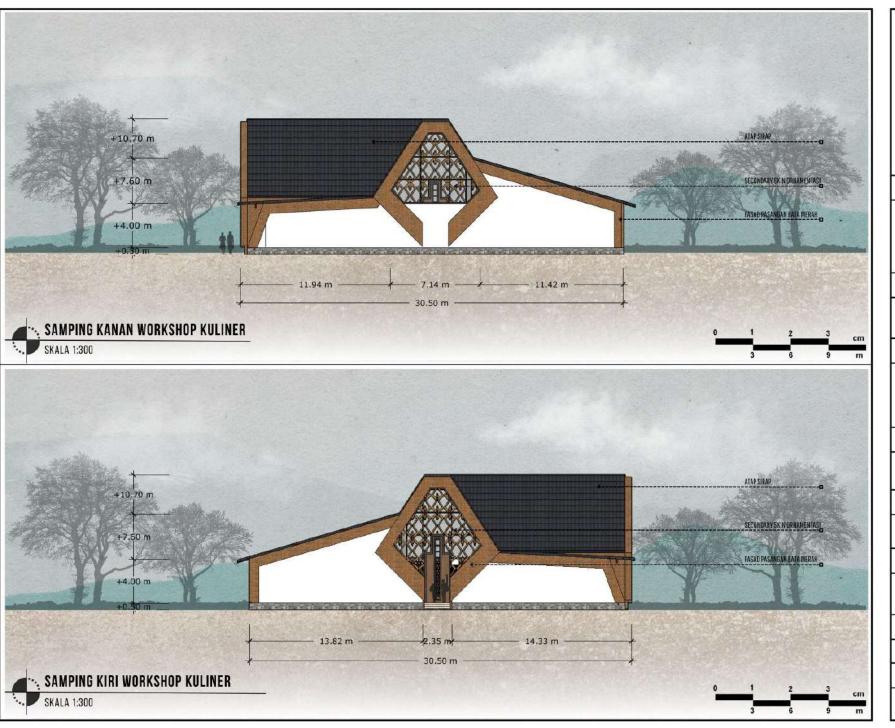



UIN MALANG - INDONESIA

PRODI TEKNIK ARSITEKTUR FAKULTAS SAINS DAN TEKNOLOGI UIN MAULANA MALIK IBRAHIM MALANG

JUDUL TUGAS AKHIR

PERANCANGAN PUSAT KULINER TRADISIONAL SIDOARJO DENGAN PENDEKATAN ARSITEKTUR NEO VERNAKULAR

LOKASI PERANCANGAN

JL. RAYA PORONG, MINDI, KEC. PORONG, KAB. SIDOARJO, JAWA TIMUR 61274

NAMA MAHASISWA

RAHMAT HILMI THOHARI

NIM. 200606110125

DOSEN PEMBIMBING 1

Dr. NUNIK JUNARA M.T.

DOSEN PEMBIMBING 2

ACH. GAT GAUTAMA N.T.

JUDUL GAMBAR

TAMPAK SAMPING KANAN DAN KIRI Workshop Kuliner

SKALA

1:300

NO. GAMBAR





UIN MALANG - INDONESIA

PRODI TEKNIK ARSITEKTUR FAKULTAS SAINS DAN TEKNOLOGI UIN MAULANA MALIK IBRAHIM MALANG

JUDUL TUGAS AKHIR

PERANCANGAN PUSAT KULINER TRADISIONAL SIDOARJO DENGAN PENDEKATAN ARSITEKTUR NEO VERNAKULAR

LOKASI PERANCANGAN

JL. RAYA PORONG, MINDI, KEC. PORONG, KAB. SIDOARJO, JAWA TIMUR 61274

NAMA MAHASISWA

NIM. 200606110125

DOSEN PEMBIMBING 1

Dr. NUNIK JUNARA M.T.

DOSEN PEMBIMBING 2

ACH. GAT GAUTAMA N.T.


JUDUL GAMBAR

POTONGAN A-A DAN B-B Workshop Kuliner

SKALA

1:300

NO. GAMBAR

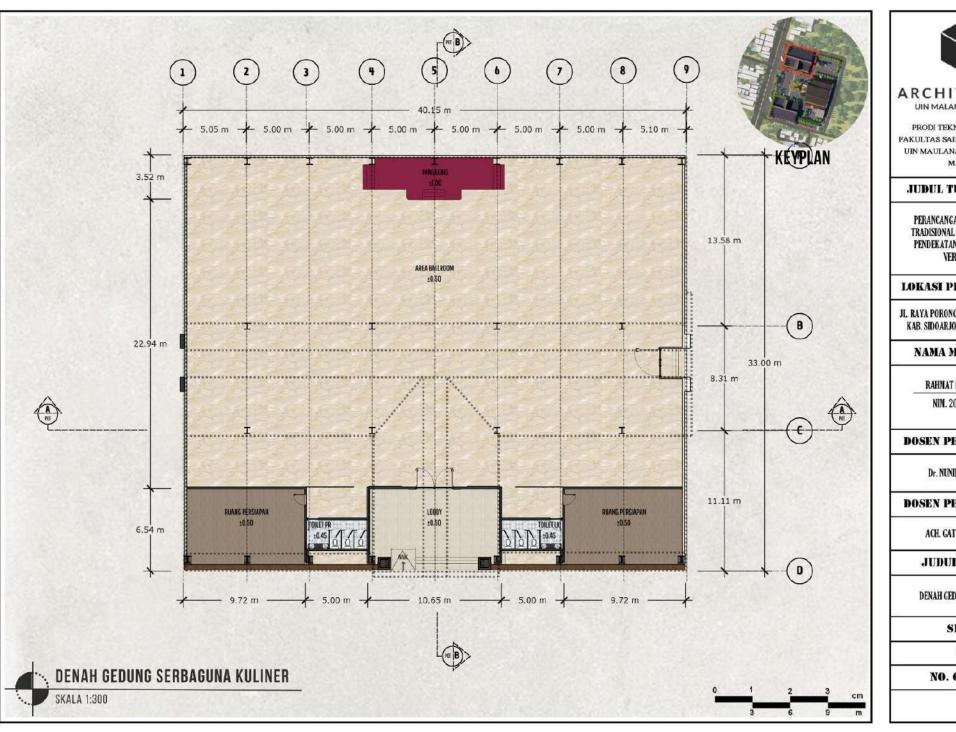



UIN MALANG - INDONESIA

PRODI TEKNIK ARSITEKTUR FAKULTAS SAINS DAN TEKNOLOGI UIN MAULANA MALIK IBRAHIM MALANG

JUDUL TUGAS AKHIR

PERANCANGAN PUSAT KULINER TRADISIONAL SIDOARIO DENGAN PENDEKATAN ARSITEKTUR NEO VERNAKULAR

LOKASI PERANCANGAN

JL. RAYA PORONG, MINDI, KEC. PORONG, KAB. SIDOARJO, JAWA TIMUR 61274

NAMA MAHASISWA

RAHMAT HILMI THOHARI NIM. 200606110125

DOSEN PEMBIMBING 1

Dr. NUNIK JUNARA M.T.

DOSEN PEMBIMBING 2

ACH. GAT GAUTANA M.T.

JUDUL GAMBAR

DENAH GEDUNG SERBAGUNA

SKALA

1:300

NO. GAMBAR





UIN MALANG - INDONESIA

PRODI TEKNIK ARSITEKTUR FAKULTAS SAINS DAN TEKNOLOGI UIN MAULANA MALIK IBRAHIM MALANG

JUDUL TUGAS AKHIR

PERANCANGAN PUSAT KULINER TRADISIONAL SIDOARJO DENGAN PENDEKATAN ARSITEKTUR NEO VERNAKULAR

LOKASI PERANCANGAN

JL. RAYA PORONG, MINDI, KEC. PORONG, KAB. SIDOARJO, JAWA TIMUR 61274

NAMA MAHASISWA

RAHMAT HILMI THOHARI

NIM. 200606110125

DOSEN PEMBIMBING 1

Dr. NUNIK JUNARA M.T.

DOSEN PEMBIMBING 2

ACH. GAT GAUTAMA M.T.


JUDUL GAMBAR

TAMPAK DEPAN DAN BELAKANG GEDUNG SERBAGUNA

SKALA

1:300

NO. GAMBAR

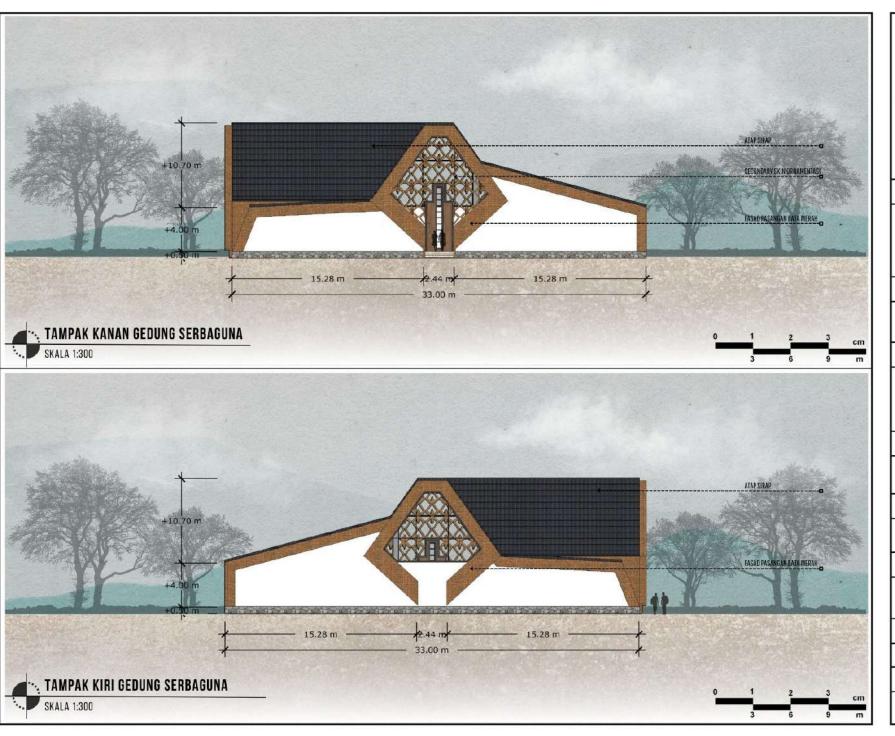



UIN MALANG - INDONESIA

PRODI TEKNIK ARSITEKTUR FAKULTAS SAINS DAN TEKNOLOGI UIN MAULANA MALIK IBRAHIM MALANG

JUDUL TUGAS AKHIR

PERANCANGAN PUSAT KULINER TRADISIONAL SIDOARJO DENGAN PENDEKATAN ARSITEKTUR NEO VERNAKULAR

LOKASI PERANCANGAN

JL RAYA PORONG, MINDI, KEC. PORONG, KAB. SIDOARJO, JAWA TIMUR 61274

NAMA MAHASISWA

RAHMAT HILMI THOHARI

NIM. 200606110125

DOSEN PEMBIMBING 1

Dr. NUNIK JUNARA M.T.

DOSEN PEMBIMBING 2

ACH. GAT GAUTAMA N.T.

JUDUL GAMBAR


TAMPAK SAMPING KANAN DAN KIRI GEDUNG SERBAGUNA

SKALA

1:300

NO. GAMBAR



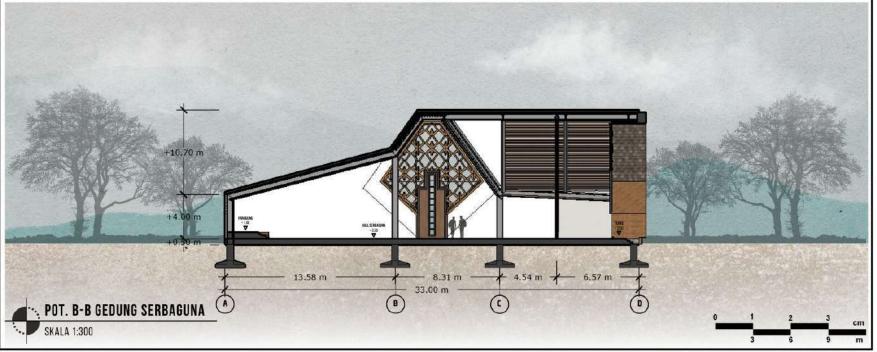



UIN MALANG - INDONESIA

PRODI TEKNIK ARSITEKTUR FAKULTAS SAINS DAN TEKNOLOGI UIN MAULANA MALIK IBRAHIM MALANG

JUDUL TUGAS AKHIR

PERANCANGAN PUSAT KULINER TRADISIONAL SIDOARJO DENGAN PENDEKATAN ARSITEKTUR NEO VERNAKULAR

LOKASI PERANCANGAN

JL. RAYA PORONG, MINDI, KEC. PORONG, KAB. SIDOARJO, JAWA TIMUR 61274

NAMA MAHASISWA

RAHMAT HILMI THOHARI

NIM. 200606110125

DOSEN PEMBIMBING 1

Dr. NUNIK JUNARA M.T.

DOSEN PEMBIMBING 2

ACH. GAT GAUTAMA N.T.


JUDUL GAMBAR

POTONGAN A-A DAN B-B GEDUNG SERBAGUNA

SKALA

1:300

NO. GAMBAR

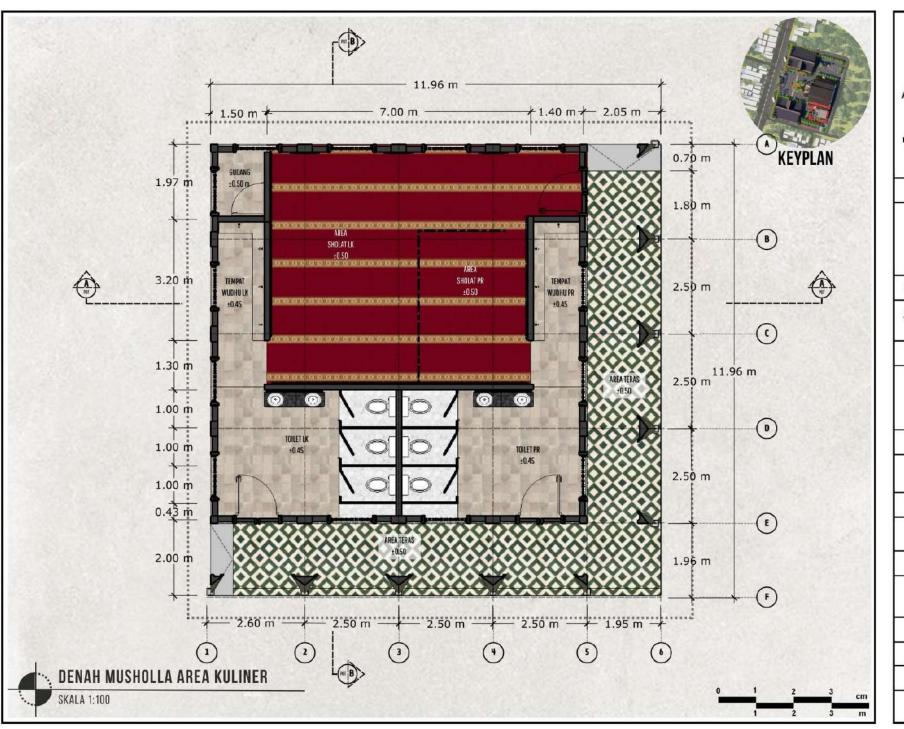



UIN MALANG - INDONESIA

PRODI TEKNIK ARSITEKTUR FAKULTAS SAINS DAN TEKNOLOGI UIN MAULANA MALIK IBRAHIM MALANG

JUDUL TUGAS AKHIR

PERANCANGAN PUSAT KULINER TRADISIONAL SIDOARJO DENGAN PENDEKATAN ARSITEKTUR NEO VERNAKULAR

LOKASI PERANCANGAN

JL. RAYA PORONG, MINDI, KEC. PORONG, KAB. SIDOARJO, JAWA TIMUR 61274

NAMA MAHASISWA

NIM. 200606110125

DOSEN PEMBIMBING 1

Dr. NUNIK JUNARA M.T.

DOSEN PEMBIMBING 2

ACH. GAT GAUTAMA N.T.

JUDUL GAMBAR

DENAH MUSHOLLA

SKALA

1:100

NO. GAMBAR





UIN MALANG - INDONESIA

PRODI TEKNIK ARSITEKTUR
FAKULTAS SAINS DAN TEKNOLOGI
UIN MAULANA MALIK IBRAHIM
MALANG

JUDUL TUGAS AKHIR

PERANCANGAN PUSAT KULINER TRADISIONAL SIDOARJO DENGAN PENDEKATAN ARSITEKTUR NEO VERNAKULAR

LOKASI PERANCANGAN

JL. RAYA PORONG, MINDI, KEC. PORONG, KAB. SIDOARJO, JAWA TIMUR 61274

NAMA MAHASISWA

RAHMAT HILMI THOHARI NIM. 200606110125

DOSEN PEMBIMBING 1

Dr. NUNIK JUNARA M.T.

DOSEN PEMBIMBING 2

ACH. GAT GAUTAMA N.T.


JUDUL GAMBAR

TAMPAK DEPAN DAN BELAKANG MUSHOLLA

SKALA

1:100

NO. GAMBAR

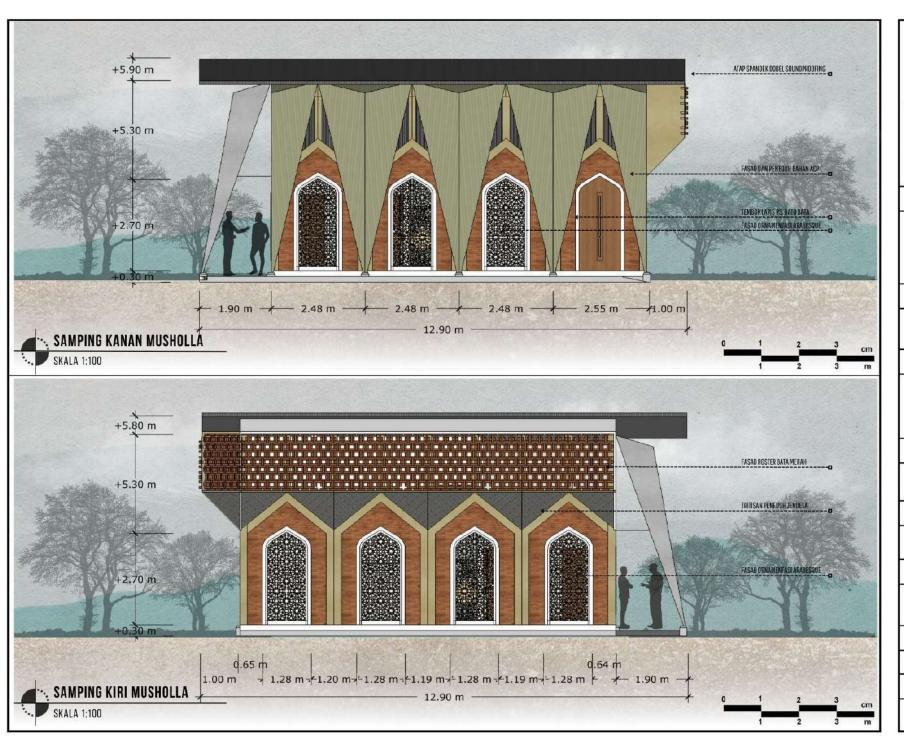



UIN MALANG - INDONESIA

PRODI TEKNIK ARSITEKTUR FAKULTAS SAINS DAN TEKNOLOGI UIN MAULANA MALIK IBRAHIM MALANG

JUDUL TUGAS AKHIR

PERANCANGAN PUSAT KULINER TRADISIONAL SIDOARJO DENGAN PENDEKATAN ARSITEKTUR NEO VERNAKULAR

LOKASI PERANCANGAN

JL. RAYA PORONG, MINDI, KEC. PORONG, KAB. SIDOARJO, JAWA TIMUR 61274

NAMA MAHASISWA

RAHMAT HILMI THOHARI

NIM. 200606110125

DOSEN PEMBIMBING 1

Dr. NUNIK JUNARA M.T.

DOSEN PEMBIMBING 2

ACH. GAT GAUTANA M.T.


JUDUL GAMBAR


TAMPAK SAMPING KANAN DAN KIRI MUSHOLLA

SKALA

1:100

NO. GAMBAR

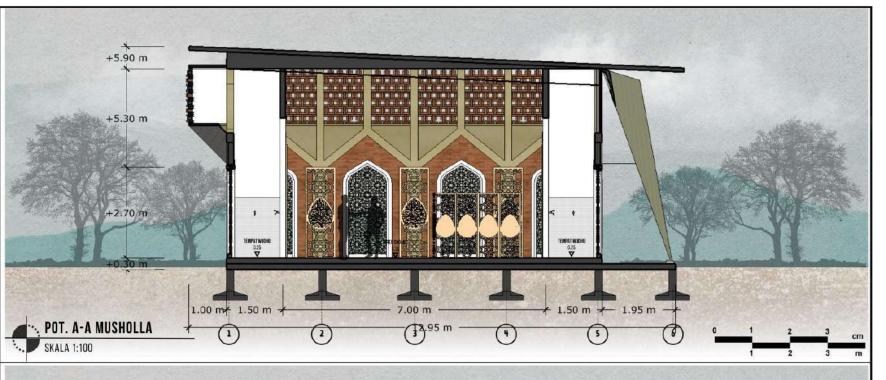

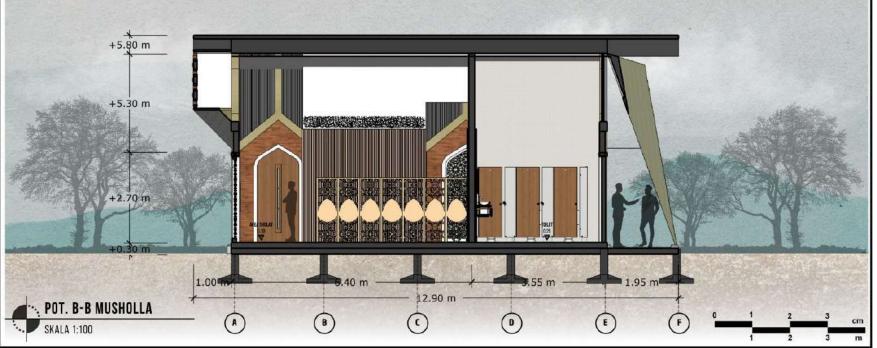



UIN MALANG - INDONESIA

PRODI TEKNIK ARSITEKTUR FAKULTAS SAINS DAN TEKNOLOGI UIN MAULANA MALIK IBRAHIM MALANG

JUDUL TUGAS AKHIR

PERANCANGAN PUSAT KULINER TRADISIONAL SIDOARJO DENGAN PENDEKATAN ARSITEKTUR NEO VERNAKULAR

LOKASI PERANCANGAN

JL. RAYA PORONG, MINDI, KEC. PORONG, KAB. SIDOARJO, JAWA TIMUR 61274

NAMA MAHASISWA

RAHMAT HILMI THOHARI

NIM. 200606110125

DOSEN PEMBIMBING I

Dr. NUNIK JUNARA M.T.

DOSEN PEMBIMBING 2

ACH. GAT GAUTAMA M.T.

JUDUL GAMBAR

POTONGAN A-A DAN B-B Musholla

SKALA

1:100

NO. GAMBAR













UIN MALANG - INDONESIA

PRODI TEKNIK ARSITEKTUR FAKULTAS SAINS DAN TEKNOLOGI UIN MAULANA MALIK IBRAHIM MALANG

JUDUL TUGAS AKHIR

PERANCANGAN PUSAT KULINER TRADISIONAL SIDOARJO DENGAN PENDEKATAN ARSITEKTUR NEO VERNAKULAR

LOKASI PERANCANGAN

JL RAYA PORONG, MINDU, KEC. PORONG, KAB. SIDOARJO, JAWA TIMUR 61274

NAMA MAHASISWA

RAHMAT HILMI THOHARI

NIM. 200606110125

DOSEN PEMBIMBING 1

Dr. NUNIK JUNARA H.T.

DOSEN PEMBIMBING 2

ACH, GAT GAUTAMA M.T.


JUDUL GAMBAR

PERSPEKTIF EKSTERIOR PUSAT KULINER

SKALA

NO. GAMBAR

GEDUNG WORKSHOP

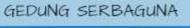





MUSHOLLA





ARCHITECTURE

UIN MALANG - INDONESIA

PRODI TEKNIK ARSITEKTUR FAKULTAS SAINS DAN TEKNOLOGI UIN MAULANA MALIK IBRAHIM MALANG

JUDUL TUGAS AKHIR

PERANCANGAN PUSAT KULINER TRADISIONAL SIDOARJO DENGAN PENDEKATAN ARSITEKTUR NEO VERNAKULAR

LOKASI PERANCANGAN

JL RAYA PORONG, MINDI, KEC. PORONG, KAB. SIDOARJO, JAWA TIMUR 61274

NAMA MAHASISWA

RAHMAT HILMI THOHARI

NIM. 200606110125

DOSEN PEMBIMBING 1

Dr. NUNIK JUNARA H.T.

DOSEN PEMBIMBING 2

ACH. GAT GAUTAMA M.T.

JUDUL GAMBAR

PERSPEKTIF EKSTERIOR PUSAT KULINER

SKALA

NO. GAMBAR

AREA PARKIR BUS



AREA PARKIR MOBIL PENGUNJUNG



AREA PARKIR MOBIL PENGUNJUNG





ARCHITECTURE

UIN MALANG - INDONESIA

PRODI TEKNIK ARSITEKTUR FAKULTAS SAINS DAN TEKNOLOGI UIN MAULANA MALIK IBRAHIM MALANG

JUDUL TUGAS AKHIR

PERANCANGAN PUSAT KULINER TRADISIONAL SIDOARJO DENGAN PENDEKATAN ARSITEKTUR NEO VERNAKULAR

LOKASI PERANCANGAN

JL RAYA PORONG, MINDI, KEC. PORONG, KAB. SIDOARJO, JAWA TIMUR 61274

NAMA MAHASISWA

RAHMAT HILMI THOHARI

NIM. 200606110125

DOSEN PEMBIMBING 1

Dr. NUNIK JUNARA H.T.

DOSEN PEMBIMBING 2

ACH, GAT GAUTAMA M.T.

JUDUL GAMBAR

PERSPEKTIF EKSTERIOR PUSAT KULINER

SKALA

NO. GAMBAR

AREA PARKIR MOBIL PENGELOLA







AREA PARKIR MOTOR PENGUNJUNG





ARCHITECTURE

UIN MALANG - INDONESIA

PRODI TEKNIK ARSITEKTUR FAKULTAS SAINS DAN TEKNOLOGI UIN MAULANA MALIK IBRAHIM MALANG

JUDUL TUGAS AKHIR

PERANCANGAN PUSAT KULINER TRADISIONAL SIDOARJO DENGAN PENDEKATAN ARSITEKTUR NEO VERNAKULAR

LOKASI PERANCANGAN

JL RAYA PORONG, MINDI, KEC. PORONG, KAB. SIDOARJO, JAWA TIMUR 61274

NAMA MAHASISWA

RAHMAT HILMI THOHARI

NIM. 200606110125

DOSEN PEMBIMBING 1

Dr. NUNIK JUNARA H.T.

DOSEN PEMBIMBING 2

ACH, GAT GAUTAMA M.T.


JUDUL GAMBAR

PERSPEKTIF EKSTERIOR PUSAT KULINER

SKALA

NO. GAMBAR

AREA AMPHITEATER

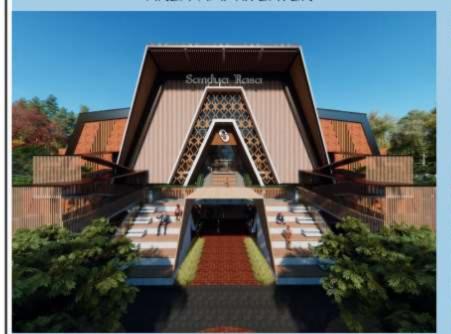

AREA TAMAN MUSHOLLA



AREA TAMAN TENGAH





ARCHITECTURE

UIN MALANG - INDONESIA

PRODI TEKNIK ARSITEKTUR FAKULTAS SAINS DAN TEKNOLOGI UIN MAULANA MALIK IBRAHIM MALANG

JUDUL TUGAS AKHIR

PERANCANGAN PUSAT KULINER TRADISIONAL SIDOARJO DENGAN PENDEKATAN ARSITEKTUR NEO VERNAKULAR

LOKASI PERANCANGAN

JL RAYA PORONG, MINDI, KEC. PORONG, KAB. SIDOARJO, JAWA TIMUR 61274

NAMA MAHASISWA

RAHMAT HILMI THOHARI

NIM. 200606110125

DOSEN PEMBIMBING 1

Dr. NUNIK JUNARA H.T.

DOSEN PEMBIMBING 2

ACH. GAT GAUTAMA M.T.

JUDUL GAMBAR

PERSPEKTIF EKSTERIOR PUSAT KULINER

SKALA

NO. GAMBAR

CAR EXIT MOTORCYCLE EXIT





MAIN ENTRANCE & EXIT





ARCHITECTURE

UIN MALANG - INDONESIA

PRODI TEKNIK ARSITEKTUR FAKULTAS SAINS DAN TEKNOLOGI UIN MAULANA MALIK IBRAHIM MALANG

JUDUL TUGAS AKHIR

PERANCANGAN PUSAT KULINER TRADISIONAL SIDOARJO DENGAN PENDEKATAN ARSITEKTUR NEO VERNAKULAR

LOKASI PERANCANGAN

JL. RAYA PORONG, MINDI, KEC. PORONG, KAB. SIDOARJO, JAWA TIMUR 61274

NAMA MAHASISWA

RAHMAT HILMI THOHARI

NIM. 200606110125

DOSEN PEMBIMBING 1

Dr. NUNIK JUNARA H.T.

DOSEN PEMBIMBING 2

ACH, GAT GAUTAMA M.T.


JUDUL GAMBAR

PERSPEKTIF EKSTERIOR PUSAT KULINER

SKALA

NO. GAMBAR

SUASANA MALAM AMPHITEATER

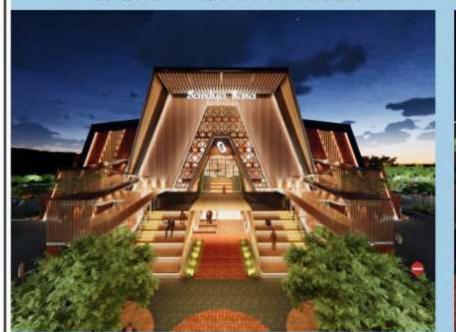

SUASANA MALAM RAMP



SUASANA MALAM TAMAN TENGAH





ARCHITECTURE

UIN MALANG - INDONESIA

PRODI TEKNIK ARSITEKTUR FAKULTAS SAINS DAN TEKNOLOGI UIN MAULANA MALIK IBRAHIM MALANG

JUDUL TUGAS AKHIR

PERANCANGAN PUSAT KULINER TRADISIONAL SIDOARJO DENGAN PENDEKATAN ARSITEKTUR NEO VERNAKULAR

LOKASI PERANCANGAN

JL RAYA PORONG, MINDI, KEC. PORONG, KAB. SIDOARJO, JAWA TIMUR 61274

NAMA MAHASISWA

RAHMAT HILMI THOHARI

NIM. 200606110125

DOSEN PEMBIMBING 1

Dr. NUNIK JUNARA HLT.

DOSEN PEMBIMBING 2

ACH, GAT GAUTAMA M.T.


JUDUL GAMBAR

PERSPEKTIF EKSTERIOR PUSAT KULINER

SKALA

NO. GAMBAR

STAND KULINER TYPE A

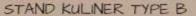





STAND KULINER TYPE C





ARCHITECTURE

UIN MALANG - INDONESIA

PRODI TEKNIK ARSITEKTUR FAKULTAS SAINS DAN TEKNOLOGI UIN MAULANA MALIK IBRAHIM MALANG

JUDUL TUGAS AKHIR

PERANCANGAN PUSAT KULINER TRADISIONAL SIDOARJO DENGAN PENDEKATAN ARSITEKTUR NEO VERNAKULAR

LOKASI PERANCANGAN

JL RAYA PORONG, MINDU, KEC. PORONG, KAB. SEDOARJO, JAWA TIMUR 61274

NAMA MAHASISWA

RAHMAT HILMI THOHARI

NIM. 200606110125

DOSEN PEMBIMBING 1

Dr. NUNIK JUNARA HLT.

DOSEN PEMBIMBING 2


ACH, GAT GAUTAMA M.T.

JUDUL GAMBAR

PERSPEKTIF INTERIOR PUSAT KULINER

SKALA

NO. GAMBAR

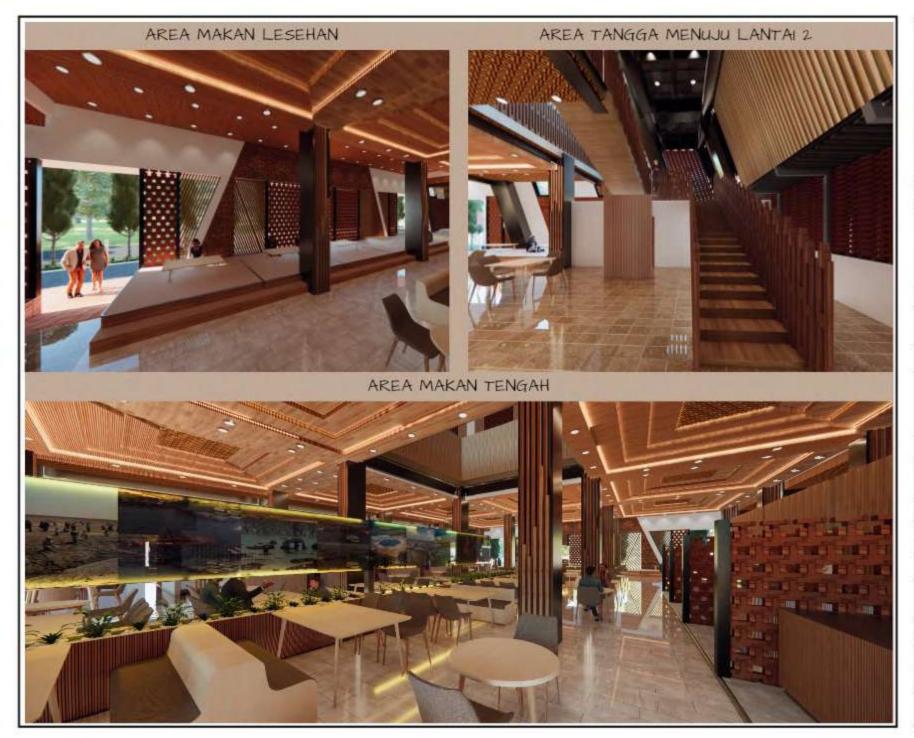



UIN MALANG - INDONESIA

PRODI TEKNIK ARSITEKTUR FAKULTAS SAINS DAN TEKNOLOGI UIN MAULANA MALIK IBRAHIM MALANG

JUDUL TUGAS AKHIR

PERANCANGAN PUSAT KULINER TRADISIONAL SIDOARJO DENGAN PENDEKATAN ARSITEKTUR NEO VERNAKULAR

LOKASI PERANCANGAN

JL RAYA PORONG, MINDU, KEC. PORONG, KAB. SIDOARJO, JAWA TIMUR 61274

NAMA MAHASISWA

RAHMAT HILMI THOHARI

NIM. 200606110125

DOSEN PEMBIMBING 1

Dr. NUNIK JUNARA HLT.

DOSEN PEMBIMBING 2

ACH, GAT GAUTAMA M.T.

JUDUL GAMBAR

PERSPEKTIF INTERIOR PUSAT KULINER

SKALA

NO. GAMBAR

RAMP LANTAL 2

AREA STAND DAN AREA MAKAN LANTAI 2





PUSAT OLEH-OLEH LANTAI 2





ARCHITECTURE

UIN MALANG - INDONESIA

PRODI TEKNIK ARSITEKTUR FAKULTAS SAINS DAN TEKNOLOGI UIN MAULANA MALIK IBRAHIM MALANG

JUDUL TUGAS AKHIR

PERANCANGAN PUSAT KULINER TRADISIONAL SIDOARJO DENGAN PENDEKATAN ARSITEKTUR NEO VERNAKULAR

LOKASI PERANCANGAN

JL RAYA PORONG, MINDL KEC PORONG, KAB. SIDOARJO, JAWA TIMUR 61274

NAMA MAHASISWA

RAHMAT HILMI THOHARI

NIM. 200606110125

DOSEN PEMBIMBING 1

Dr. NUNIK JUNARA HLT.

DOSEN PEMBIMBING 2

ACH, GAT GAUTAMA M.T.

JUDUL GAMBAR

PERSPEKTIF INTERIOR PUSAT KULINER

SKALA

NO. GAMBAR

PUSAT OLEH-OLEH LANTAI 2



LOBBY KANTOR PENGELOLA



AREA KARYAWAN DAN STAFF





ARCHITECTURE

UIN MALANG - INDONESIA

PRODI TEKNIK ARSITEKTUR FAKULTAS SAINS DAN TEKNOLOGI UIN MAULANA MALIK IBRAHIM MALANG

JUDUL TUGAS AKHIR

PERANCANGAN PUSAT KULINER TRADISIONAL SIDOARJO DENGAN PENDEKATAN ARSITEKTUR NEO VERNAKULAR

LOKASI PERANCANGAN

JL RAYA PORONG, MINDL KEC PORONG, KAB. SIDOARJO, JAWA TIMUR 61274

NAMA MAHASISWA

RAHMAT HILMI THOHARI

NIM. 200606110125

DOSEN PEMBIMBING 1

Dr. NUNIK JUNARA HLT.

DOSEN PEMBIMBING 2

ACH. GAT GAUTAMA M.T.

JUDUL GAMBAR

PERSPEKTIF INTERIOR PUSAT KULINER

SKALA

NO. GAMBAR

AREA WORKSHOP MEMASAK



AREA WORKSHOP PENGASAPAN



AREA LOBBY DAN RUANG TUNGGU





ARCHITECTURE

UIN MALANG - INDONESIA

PRODI TEKNIK ARSITEKTUR FAKULTAS SAINS DAN TEKNOLOGI UIN MAULANA MALIK IBRAHIM MALANG

JUDUL TUGAS AKHIR

PERANCANGAN PUSAT KULINER TRADISIONAL SIDOARJO DENGAN PENDEKATAN ARSITEKTUR NEO VERNAKULAR

LOKASI PERANCANGAN

JL RAYA PORONG, MINDU, KEC. PORONG, KAB. SEDOARJO, JAWA TIMUR 61274

NAMA MAHASISWA

RAHMAT HILMI THOHARI

NIM. 200606110125

DOSEN PEMBIMBING 1

Dr. NUNIK JUNARA HLT.

DOSEN PEMBIMBING 2

ACH, GAT GAUTAMA M.T.

JUDUL GAMBAR

PERSPEKTIF INTERIOR PUSAT KULINER


SKALA

NO. GAMBAR

LOBBY GEDUNG SERBAGUNA




AREA SHOLAT MUSHOLLA

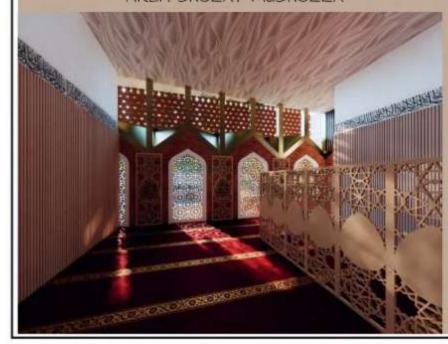

HALL GEDUNG SERBAGUNA



TOILET DAN TEMPAT WUDHU

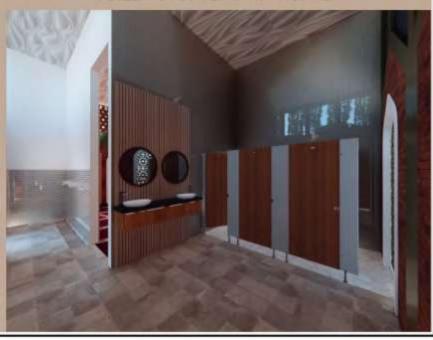



ARCHITECTURE

UIN MALANG - INDONESIA

PRODI TEKNIK ARSITEKTUR FAKULTAS SAINS DAN TEKNOLOGI UIN MAULANA MALIK IBRAHIM MALANG

JUDUL TUGAS AKHIR

PERANCANGAN PUSAT KULINER TRADISIONAL SIDOARJO DENGAN PENDEKATAN ARSITEKTUR NEO VERNAKULAR

LOKASI PERANCANGAN

JL RAYA PORONG, MINDU, KEC. PORONG, KAB. SEDOARJO, JAWA TIMUR 61274

NAMA MAHASISWA

RAHMAT HILMI THOHARI

NIM. 200606110125

DOSEN PEMBIMBING 1

Dr. NUNIK JUNARA HLT.

DOSEN PEMBIMBING 2

ACH, GAT GAUTAMA M.T.

JUDUL GAMBAR

PERSPEKTIF INTERIOR PUSAT KULINER

SKALA

NO. GAMBAR

AREA MAKAN PUSAT KULINER



AMPHITEATER




PUSAT OLEH-OLEH



AREA WORKSHOP



GEDUNG SERBAGUNA

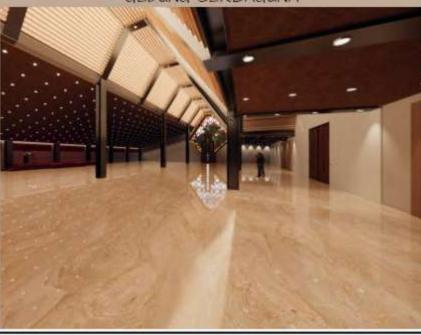



ARCHITECTURE

UIN MALANG - INDONESIA

PRODI TEKNIK ARSITEKTUR FAKULTAS SAINS DAN TEKNOLOGI UIN MAULANA MALIK IBRAHIM MALANG

JUDUL TUGAS AKHIR

PERANCANGAN PUSAT KULINER TRADISIONAL SIDOARJO DENGAN PENDEKATAN ARSITEKTUR NEO VERNAKULAR

LOKASI PERANCANGAN

JL RAYA PORONG, MINDL KEC PORONG, KAB. SIDOARJO, JAWA TIMUR 61274

NAMA MAHASISWA

RAHMAT HILMI THOHARI

NIM. 200606110125

DOSEN PEMBIMBING 1

Dr. NUNIK JUNARA HLT.

DOSEN PEMBIMBING 2


ACH, GAT GAUTAMA M.T.

JUDUL GAMBAR

PERSPEKTIF INTERIOR PUSAT KULINER

SKALA

NO. GAMBAR

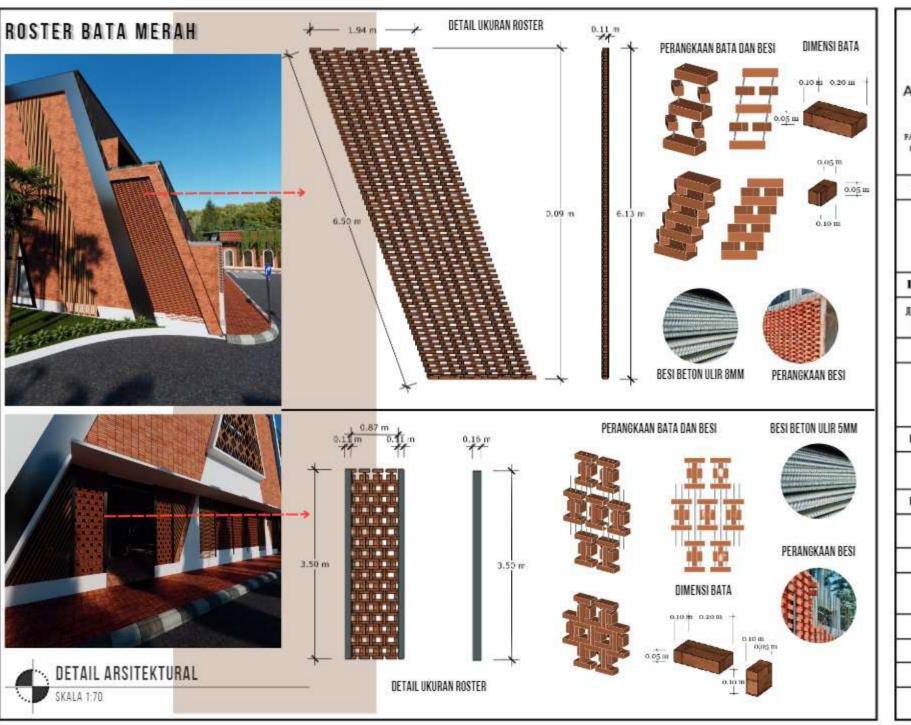



UIN MALANG - INDONESIA

PRODI TEKNIK ARSITEKTUR FAKULTAS SAINS DAN TEKNOLOGI UIN MAULANA MALIK IBRAHIM MALANG

JUDUL TUGAS AKHIR

PERANCANGAN PUSAT KULINER TRADISIONAL SIDOARJO DENGAN PENDEKATAN ARSITEKTUR NEO VERNAKULAR

LOKASI PERANCANGAN

JL. RAYA PORONG, MINDI, KEC. PORONG, KAB. SIDOARJO, JAWA TIMER 61274

NAMA MAHASISWA

RAHMAT HILMI THOHARI

NIM. 200606110125

DOSEN PEMBIMBING I

Dr. NUNIK JUNARA M.T.

BOSEN PEMBIMBING 2

ACH, GAT GAUTAMA M.T.


JUDUL GAMBAR

DETAIL ARSITEKTURAL

SKALA

1:70

NO. GAMBAR

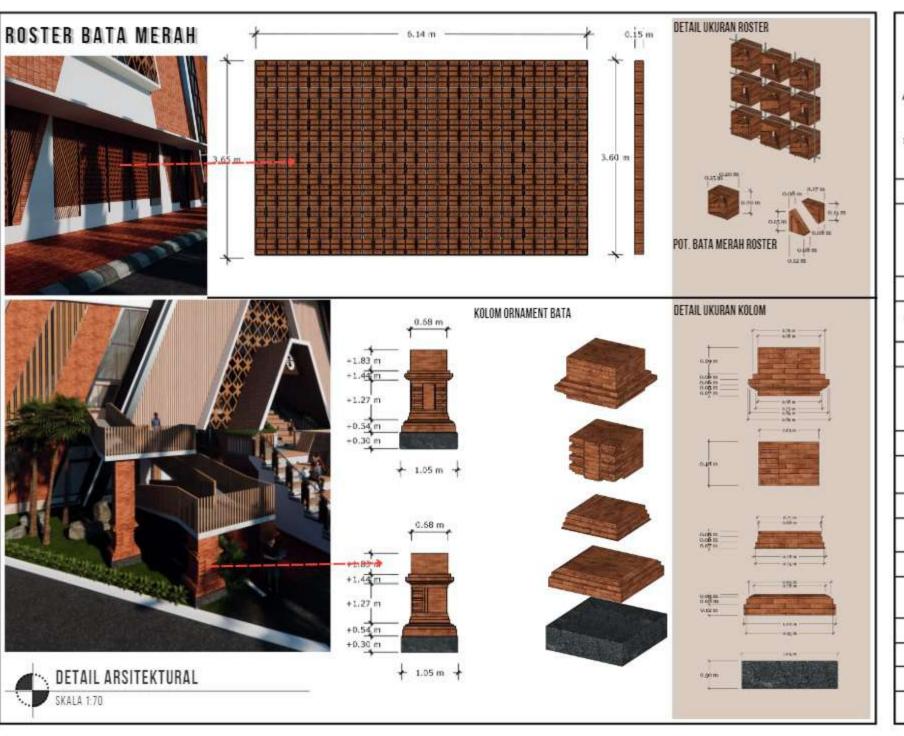



UIN MALANG - INDONESIA

PRODI TEKNIK ARSITEKTUR FAKULTAS SAINS DAN TEKNOLOGI UIN MAULANA MALIK HIRAHIM MALANG

JUBUL TUGAS AKHIR

PERANCANGAN PUSAT KULINER TRADISIONAL SIDOARJO DENGAN PENDEKATAN ARSITEKTUR NEO VERNAKULAR

LOKASI PERANCANGAN

JL RAYA PORONG, MINDI, KEC. PORONG, KAB. SIDOARJO, JAWA TIMUR 61274

NAMA MAHASISWA

RAHMAT HILMI THOHARI

NIM. 200606110125

DOSEN PEMBIMBING 1

Dr. NUNIK JUNARA M.T.

DOSEN PEMBIMBING 2

ACH, GAT GAUTAMA M.T.


JUDUL GAMBAR

DETAIL ARSITEKTURAL

SKALA

1:70

NO. GAMBAR

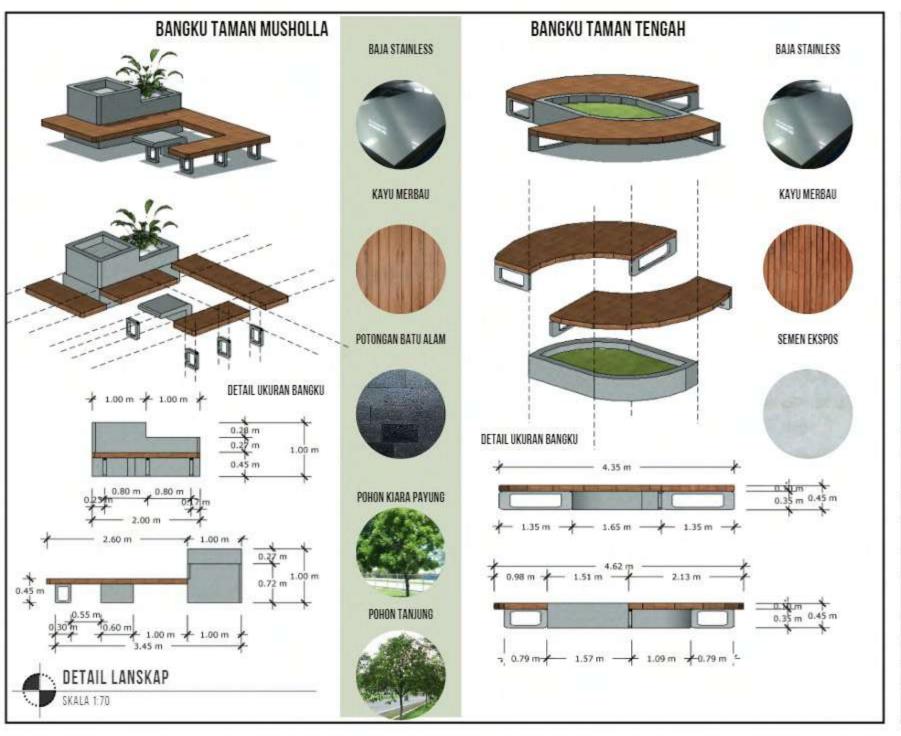



UIN MALANG - INDONESIA

PRODI TEKNIK ARSITEKTUR FAKULTAS SAINS DAN TEKNOLOGI UIN MAULANA MALIK IBRAHIM MALANG

JUDUL TUGAS AKHIR

PERANCANGAN PUSAT KULINER TRADISIONAL SIDOARJO DENGAN PENDEKATAN ARSITEKTUR NED VERNAKULAR

LOKASI PERANCANGAN

JL RAYA PORONG, NINDI, KEC. PORONG, KAB. SIDOARJO, JAWA TIMUR 61274

NAMA MAHASISWA

RAHMAT HILMI THOHARI

NIM. 200606110125

DOSEN PEMBIMBING 1

Dr. NUNIK JUNARA HLT.

DOSEN PEMBIMBING 2

ACH, GAT GAUTAMA M.T.

JUDUL GAMBAR

DETAIL LANSKAP

SKALA

1:70

NO. GAMBAR



GATE PUSAT KULINER



POTONGAN BATU ALAM



POTONGAN BATA SEMEN EKSPOS



RUMPUT GAJAH MINI

ILALANG EKOR KUDA

LAVENDER



PERANCANGAN PUSAT KULINER TRADISIONAL SIDOARJO DENGAN PENDEKATAN ARSITEKTUR NEO VERNAKULAR

ARCHITECTURE UIN MALANG - INDONESIA PRODI TEKNIK ARSITEKTUR FAKULTAS SAINS DAN TEKNOLOGI UIN MAULANA MALIK IBRAHIM

MALANG

LOKASI PERANCANGAN

JL. RAYA PORONG, MINDI, KEC. PORONG, KAB. SIDOARJO, JAWA TIMUR 61274

NAMA MAHASISWA

RAHMAT HILMI THOHARI

NIM. 200606110125

DOSEN PEMBIMBING 1

Dr. NUNIK JUNARA M.T.

DOSEN PEMBIMBING 2

ACH, GAT GAUTAMA JET.

JUDUL GAMBAR

DETAIL LANSKAP

SKALA

1:250

NO. GAMBAR


40

TAMPAK SAMPING GATE









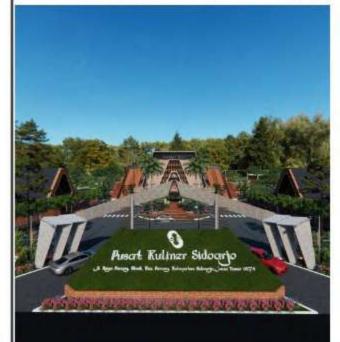

DETAIL LANSKAP SKALA 1:250

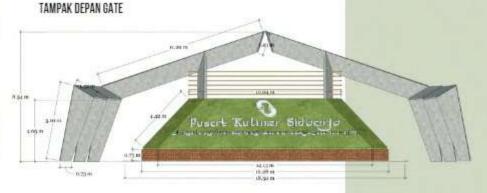

TAMPAK ATAS GATE

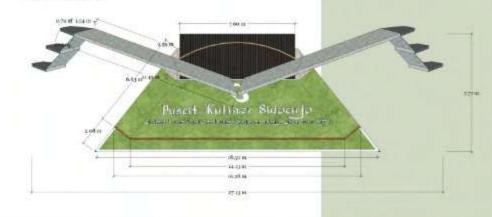





UIN MALANG - INDONESIA

PRODI TEKNIK ARSITEKTUR FAKULTAS SAINS DAN TEKNOLOGI UIN MAULANA MALIK IBRAHIM MALANG

JUDUL TUGAS AKHIR

PERANCANGAN PUSAT KULINER TRADISIONAL SIDOARJO DENGAN PENDEKATAN ARSITEKTUR NEO VERNAKULAR

LOKASI PERANCANGAN

JL RAYA PORONG, MINDU KEC PORONG, KAB. SIDOARJO, JAWA TIMUR 61274

NAMA MAHASISWA

RAHMAT HILMI THOHARI

NIM. 200606110125

BOSEN PEMBINBING 1

Dr. NUNIK JUNARA M.T.

DOSEN PEMBIMBING 2

ACH. GAT GAUTAMA M.T.

JUDUL GAMBAR

SKEMA UTILITAS AIR BERSIH

SKALA

1:1000

NO. GAMBAR





UIN MALANG - INDONESIA

PRODI TEKNIK ARSITEKTUR FAKULTAS SAINS DAN TEKNOLOGI UIN MAULANA MALIK IBRAHIM MALANG

JUDUL TUGAS AKHIR

PERANCANGAN PUSAT KULINER TRADISIONAL SIDOARJO DENGAN PENDEKATAN ARSITEKTUR NEO VERNAKULAR

LOKASI PERANCANGAN

JL RAYA PORONG, MINDU, KEC. PORONG, KAB. SIDOARJO, JAWA TIMUR 61274

NAMA MAHASISWA

RAHMAT HILMI THOHARI

NIM. 200606110125

BOSEN PEMBIMBING 1

Dr. NUNIK JUNARA M.T.

DOSEN PEMBIMBING 2

ACH. GAT GAUTAMA M.T.

JUDUL GAMBAR

SKEMA UTILITAS AIR LIMBAH

SKALA

1:1000

NO. GAMBAR





UIN MALANG - INDONESIA

PRODI TEKNIK ARSITEKTUR FAKULTAS SAINS DAN TEKNOLOGI UIN MAULANA MALIK IBRAHIM MALANG

JUDUL TUGAS AKHIR

PERANCANGAN PUSAT KULINER TRADISIONAL SIDOARJO DENGAN PENDEKATAN ARSITEKTUR NEO VERNAKULAR

LOKASI PERANCANGAN

JL RAYA PORONG, MINDU KEC PORONG, KAB. SIDOARJO, JAWA TIMUR 61274

NAMA MAHASISWA

RAHMAT HILMI THOHARI

NIM. 200606110125

DOSEN PEMBIMBING 1

Dr. NUNIK JUNARA M.T.

DOSEN PEMBIMBING 2

ACH. GAT GAUTAMA M.T.

JUDUL GAMBAR

SKEMA KELISTRIKAN

SKALA

1:1000

NO. GAMBAR





UIN MALANG - INDONESIA

PRODI TEKNIK ARSITEKTUR FAKULTAS SAINS DAN TEKNOLOGI UIN MAULANA MALIK IBRAHIM MALANG

JUDUL TUGAS AKHIR

PERANCANGAN PUSAT KULINER TRADISIONAL SIDOARJO DENGAN PENDEKATAN ARSITEKTUR NEO VERNAKULAR

LOKASI PERANCANGAN

JL RAYA PORONG, MINDU KEC PORONG, KAB. SIDOARJO, JAWA TIMUR 61274

NAMA MAHASISWA

RAHMAT HILMI THOHARI

NIM. 200606110125

DOSEN PEMBIMBING 1

Dr. NUNIK JUNARA M.T.

DOSEN PEMBIMBING 2

ACH, GAT GAUTAMA M.T.

JUDUL GAMBAR


SKEMA EVAKUASI

SKALA

1:1000

NO. GAMBAR



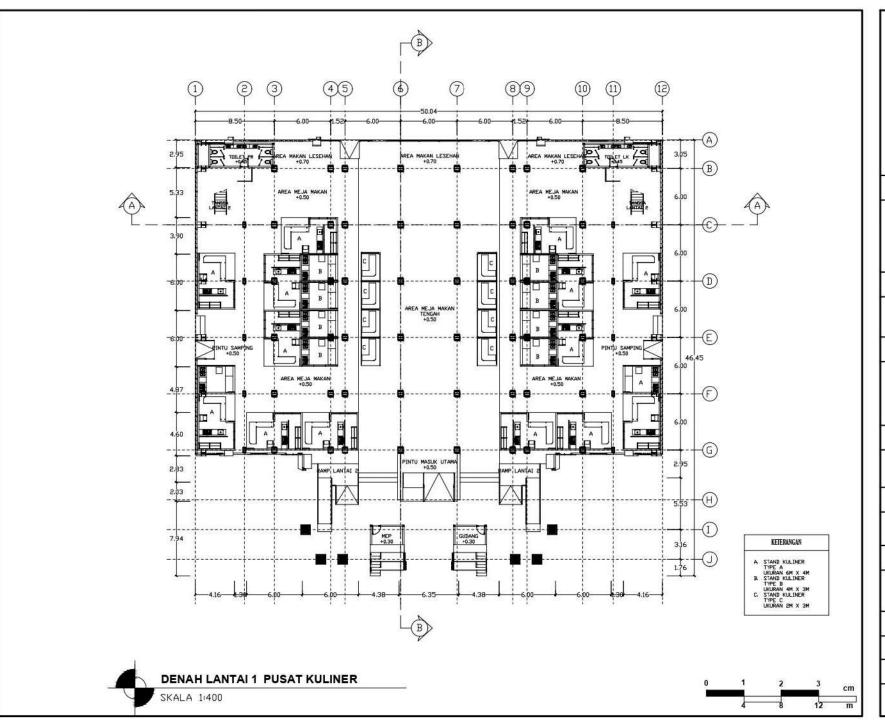



JUDUL TUGAS AKHIR

PERANCANGAN PUSAT KULINER TRADISIONAL SIDOARJO DENGAN PENDEKATAN ARSITEKTUR NEO VERNAKULAR

LOKASI PERANCANGAN

JL RAYA PORONG, MINDL KEC. PORONG, KAB. SIDOARJO, JAWA TIMUR 61274

NAMA MAHASISWA

RAHMAT HILMI THOHARI

NIM. 200606110125

DOSEN PEMBIMBING 1

Dr. NUNIK JUNARA M.T.

DOSEN PEMBIMBING 2

ACH. GAT GAUTAMA M.T.


JUDUL GAMBAR

DENAH LANTAI 1 BANGUNAN KULINER

SKALA

1:400

NO. GAMBAR

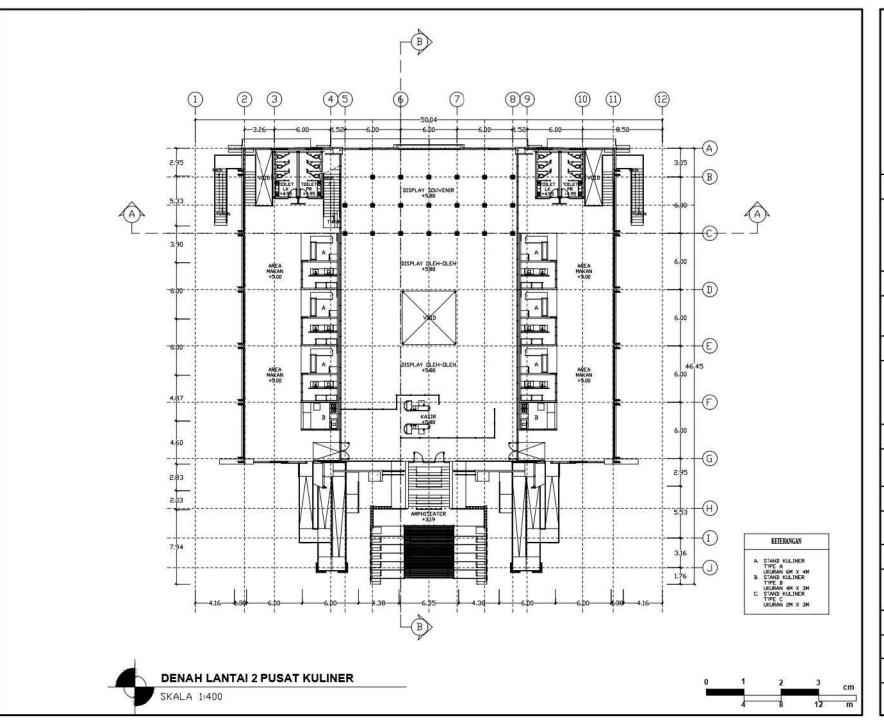



JUDUL TUGAS AKHIR

PERANCANGAN PUSAT KULINER TRADISIONAL SIDOARJO DENGAN PENDEKATAN ARSITEKTUR NEO VERNAKULAR

LOKASI PERANCANGAN

JL RAYA PORONG, MINDL KEC. PORONG, KAB. SIDOARJO, JAWA TIMUR 61274

NAMA MAHASISWA

RAHMAT HILMI THOHARI

NIM. 200606110125

DOSEN PEMBIMBING 1

Dr. NUNIK JUNARA M.T.

DOSEN PEMBIMBING 2

ACH. GAT GAUTAMA M.T.


JUDUL GAMBAR

DENAH LANTAI 1 BANGUNAN KULINER

SKALA

1:400

NO. GAMBAR

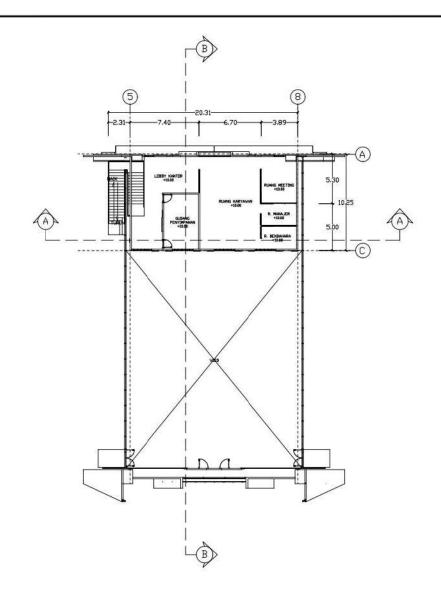





JUDUL TUGAS AKHIR

PERANCANGAN PUSAT KULINER TRADISIONAL SIDOARJO DENGAN PENDEKATAN ARSITEKTUR NEO VERNAKULAR

LOKASI PERANCANGAN

JL RAYA PORONG, MINDL KEC. PORONG, KAB. SIDOARJO, JAWA TIMUR 61274

NAMA MAHASISWA

RAHMAT HILMI THOHARI

NIM. 200606110125

DOSEN PEMBIMBING 1

Dr. NUNIK JUNARA M.T.

DOSEN PEMBIMBING 2

ACH. GAT GAUTAMA M.T.

JUDUL GAMBAR

DENAH LANTAI 1 BANGUNAN KULINER

SKALA

1:400


NO. GAMBAR


03



DENAH MEZZANINE PUSAT KULINER

SKALA 1:400

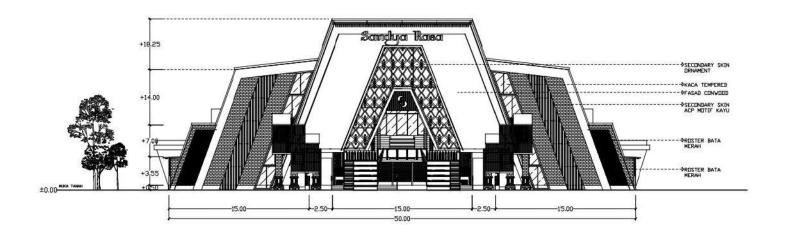

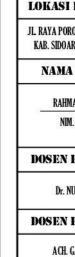



JUDUL TUGAS AKHIR

PERANCANGAN PUSAT KULINER TRADISIONAL SIDOARJO DENGAN PENDEKATAN ARSITEKTUR NEO VERNAKULAR

LOKASI PERANCANGAN

JL RAYA PORONG, MINDL KEC. PORONG, KAB. SIDOARJO, JAWA TIMUR 61274

NAMA MAHASISWA

RAHMAT HILMI THOHARI

NIM. 200606110125

DOSEN PEMBIMBING 1

Dr. NUNIK JUNARA M.T.

DOSEN PEMBIMBING 2

ACH. GAT GAUTAMA M.T.

JUDUL GAMBAR


DENAH LANTAI 1 BANGUNAN KULINER


SKALA

1:400

NO. GAMBAR



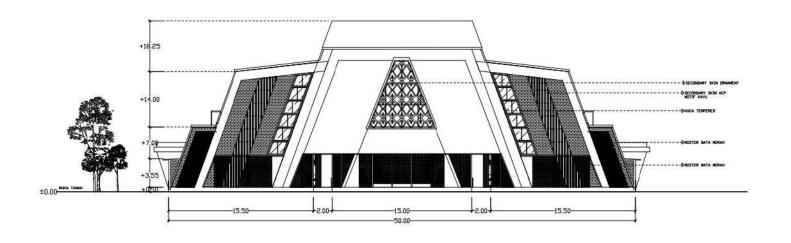

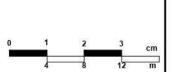



JUDUL TUGAS AKHIR

PERANCANGAN PUSAT KULINER TRADISIONAL SIDOARJO DENGAN PENDEKATAN ARSITEKTUR NEO VERNAKULAR

LOKASI PERANCANGAN

JL RAYA PORONG, MINDL KEC. PORONG, KAB. SIDOARJO, JAWA TIMUR 61274

NAMA MAHASISWA

RAHMAT HILMI THOHARI

NIM. 200606110125

DOSEN PEMBIMBING 1

Dr. NUNIK JUNARA M.T.

DOSEN PEMBIMBING 2

ACH. GAT GAUTAMA M.T.

JUDUL GAMBAR

DENAH LANTAI 1 BANGUNAN KULINER

SKALA

1:400


NO. GAMBAR

05



TAMPAK BELAKANG PUSAT KULINER

SKALA 1:400

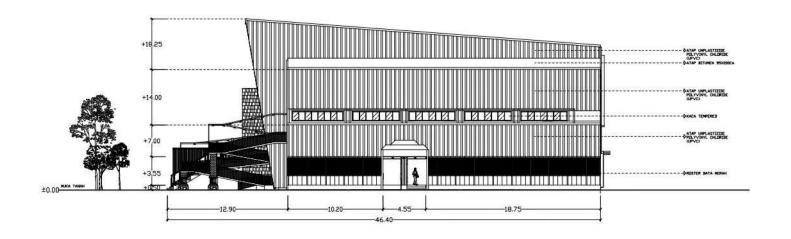



JUDUL TUGAS AKHIR

PERANCANGAN PUSAT KULINER TRADISIONAL SIDOARJO DENGAN PENDEKATAN ARSITEKTUR NEO VERNAKULAR

LOKASI PERANCANGAN

JL RAYA PORONG, MINDL KEC. PORONG, KAB. SIDOARJO, JAWA TIMUR 61274

NAMA MAHASISWA

RAHMAT HILMI THOHARI

NIM. 200606110125

DOSEN PEMBIMBING 1

Dr. NUNIK JUNARA M.T.

DOSEN PEMBIMBING 2

ACH. GAT GAUTAMA M.T.

JUDUL GAMBAR


DENAH LANTAI 1 BANGUNAN KULINER


SKALA

1:400

NO. GAMBAR



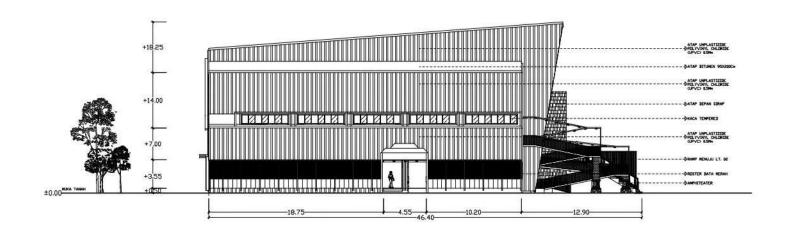

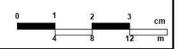



JUDUL TUGAS AKHIR

PERANCANGAN PUSAT KULINER TRADISIONAL SIDOARJO DENGAN PENDEKATAN ARSITEKTUR NEO VERNAKULAR

LOKASI PERANCANGAN

JL RAYA PORONG, MINDL KEC. PORONG, KAB. SIDOARJO, JAWA TIMUR 61274

NAMA MAHASISWA

RAHMAT HILMI THOHARI

NIM. 200606110125

DOSEN PEMBIMBING 1

Dr. NUNIK JUNARA M.T.

DOSEN PEMBIMBING 2

ACH. GAT GAUTAMA M.T.

JUDUL GAMBAR


DENAH LANTAI 1 BANGUNAN KULINER

SKALA

1:400

NO. GAMBAR



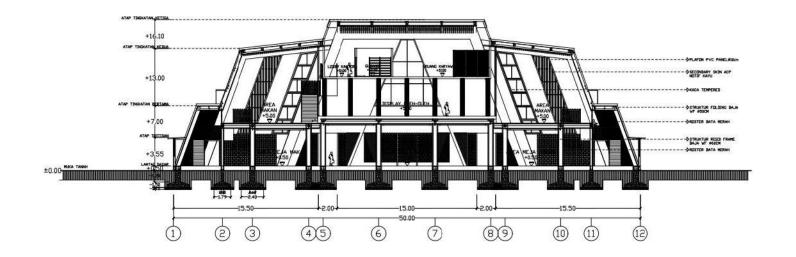



JUDUL TUGAS AKHIR

PERANCANGAN PUSAT KULINER TRADISIONAL SIDOARJO DENGAN PENDEKATAN ARSITEKTUR NEO VERNAKULAR

LOKASI PERANCANGAN

JL RAYA PORONG, MINDL KEC. PORONG, KAB. SIDOARJO, JAWA TIMUR 61274

NAMA MAHASISWA

RAHMAT HILMI THOHARI

NIM. 200606110125

DOSEN PEMBIMBING 1

Dr. NUNIK JUNARA M.T.

DOSEN PEMBIMBING 2

ACH. GAT GAUTAMA M.T.

JUDUL GAMBAR


DENAH LANTAI 1 BANGUNAN KULINER


SKALA

1:400

NO. GAMBAR



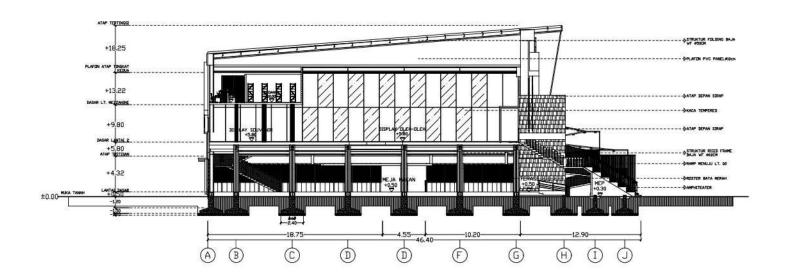

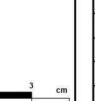



JUDUL TUGAS AKHIR

PERANCANGAN PUSAT KULINER TRADISIONAL SIDOARJO DENGAN PENDEKATAN ARSITEKTUR NEO VERNAKULAR

LOKASI PERANCANGAN

JL RAYA PORONG, MINDL KEC. PORONG, KAB. SIDOARJO, JAWA TIMUR 61274

NAMA MAHASISWA

RAHMAT HILMI THOHARI

NIM. 200606110125

DOSEN PEMBIMBING 1

Dr. NUNIK JUNARA M.T.

DOSEN PEMBIMBING 2

ACH. GAT GAUTAMA M.T.

JUDUL GAMBAR


DENAH LANTAI 1 BANGUNAN KULINER

SKALA

1:400

NO. GAMBAR



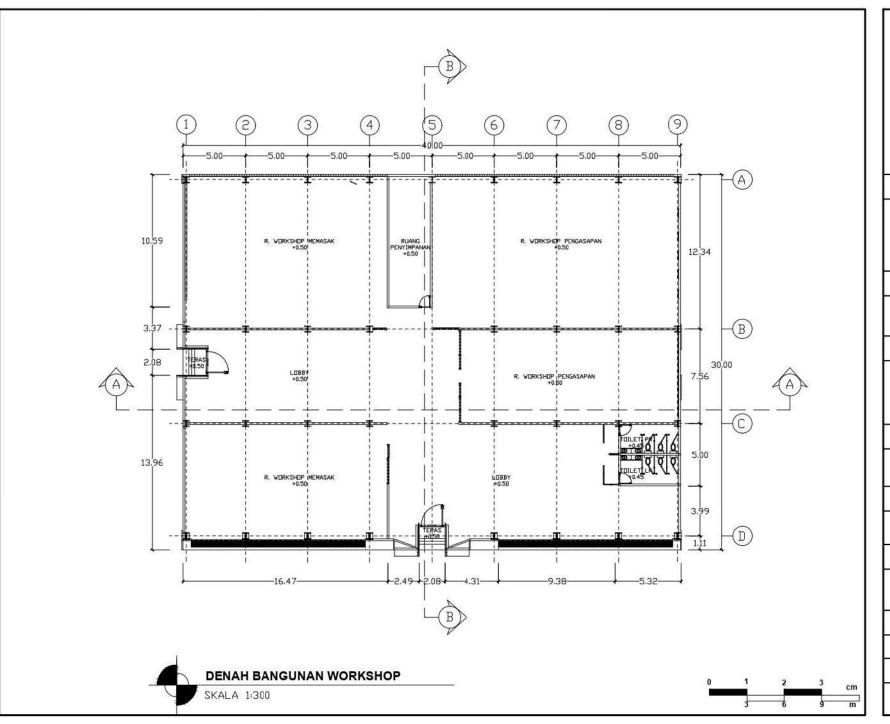



JUDUL TUGAS AKHIR

PERANCANGAN PUSAT KULINER TRADISIONAL SIDOARJO DENGAN PENDEKATAN ARSITEKTUR NEO VERNAKULAR

LOKASI PERANCANGAN

JL RAYA PORONG, MINDL KEC. PORONG, KAB. SIDOARJO, JAWA TIMUR 61274

NAMA MAHASISWA

RAHMAT HILMI THOHARI

NIM. 200606110125

DOSEN PEMBIMBING 1

Dr. NUNIK JUNARA M.T.

DOSEN PEMBIMBING 2

ACH. GAT GAUTAMA M.T.


JUDUL GAMBAR

DENAH LANTAI 1 BANGUNAN KULINER

SKALA

1:300

NO. GAMBAR

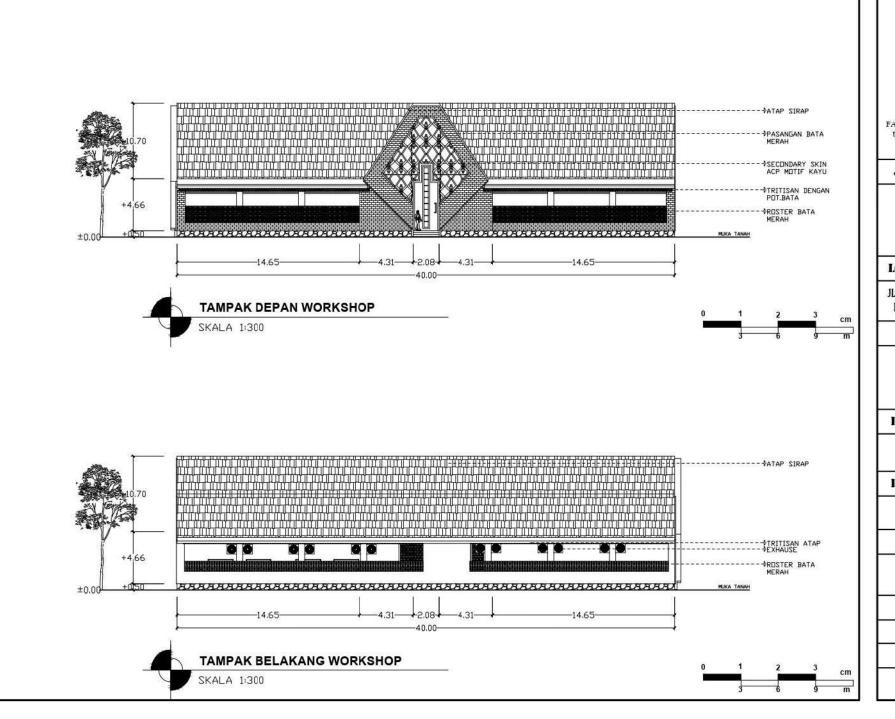



JUDUL TUGAS AKHIR

PERANCANGAN PUSAT KULINER TRADISIONAL SIDOARJO DENGAN PENDEKATAN ARSITEKTUR NEO VERNAKULAR

LOKASI PERANCANGAN

JL RAYA PORONG, MINDL KEC. PORONG, KAB. SIDOARJO, JAWA TIMUR 61274

NAMA MAHASISWA

RAHMAT HILMI THOHARI

NIM. 200606110125

DOSEN PEMBIMBING 1

Dr. NUNIK JUNARA M.T.

DOSEN PEMBIMBING 2

ACH. GAT GAUTAMA M.T.


JUDUL GAMBAR

TAMPAK WORKSHOP KULINER

SKALA

1:300

NO. GAMBAR

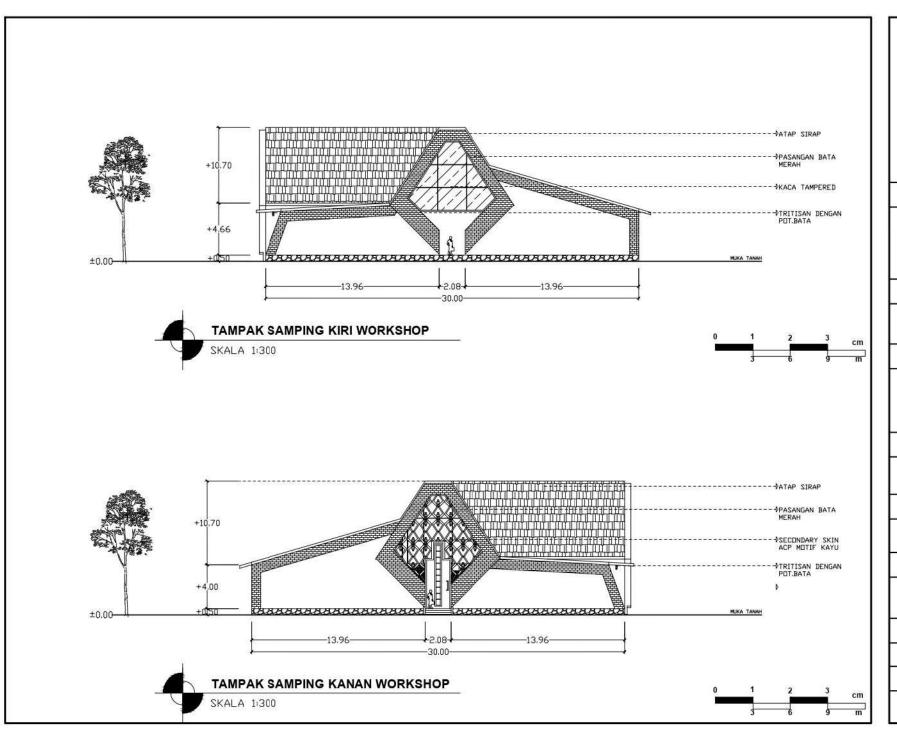



JUDUL TUGAS AKHIR

PERANCANGAN PUSAT KULINER TRADISIONAL SIDOARJO DENGAN PENDEKATAN ARSITEKTUR NEO VERNAKULAR

LOKASI PERANCANGAN

JL RAYA PORONG, MINDL KEC. PORONG, KAB. SIDOARJO, JAWA TIMUR 61274

NAMA MAHASISWA

RAHMAT HILMI THOHARI

NIM. 200606110125

DOSEN PEMBIMBING 1

Dr. NUNIK JUNARA M.T.

DOSEN PEMBIMBING 2

ACH. GAT GAUTAMA M.T.


JUDUL GAMBAR

TAMPAK WORKSHOP KULINER

SKALA

1:300

NO. GAMBAR

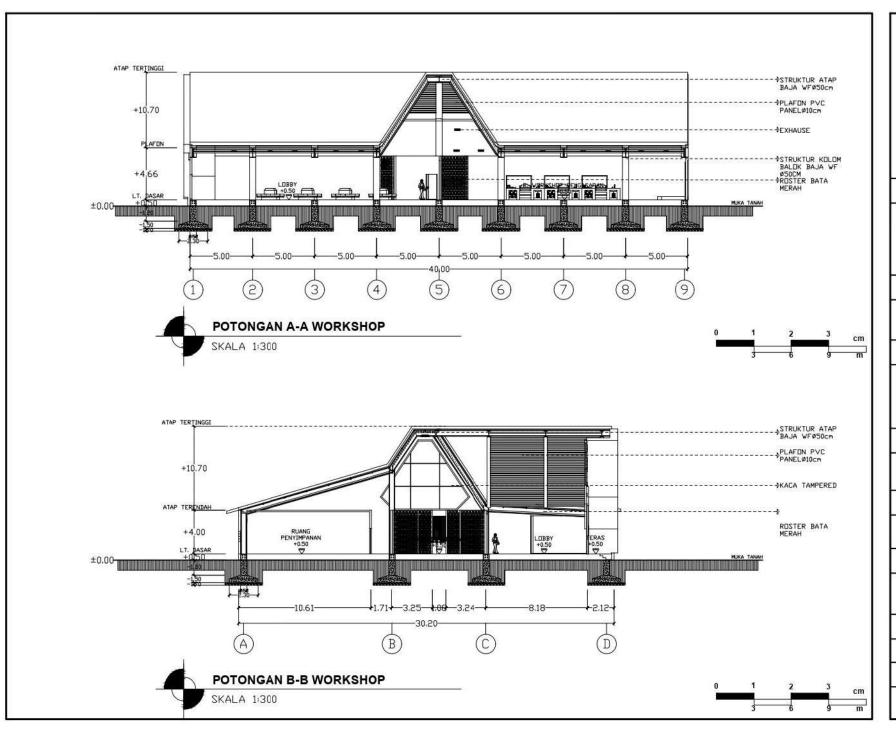



JUDUL TUGAS AKHIR

PERANCANGAN PUSAT KULINER TRADISIONAL SIDOARJO DENGAN PENDEKATAN ARSITEKTUR NEO VERNAKULAR

LOKASI PERANCANGAN

JL RAYA PORONG, MINDL KEC. PORONG, KAB. SIDOARJO, JAWA TIMUR 61274

NAMA MAHASISWA

RAHMAT HILMI THOHARI

NIM. 200606110125

DOSEN PEMBIMBING 1

Dr. NUNIK JUNARA M.T.

DOSEN PEMBIMBING 2

ACH. GAT GAUTAMA M.T.


JUDUL GAMBAR

POTONGAN WORKSHOP KULINER

SKALA

1:300

NO. GAMBAR

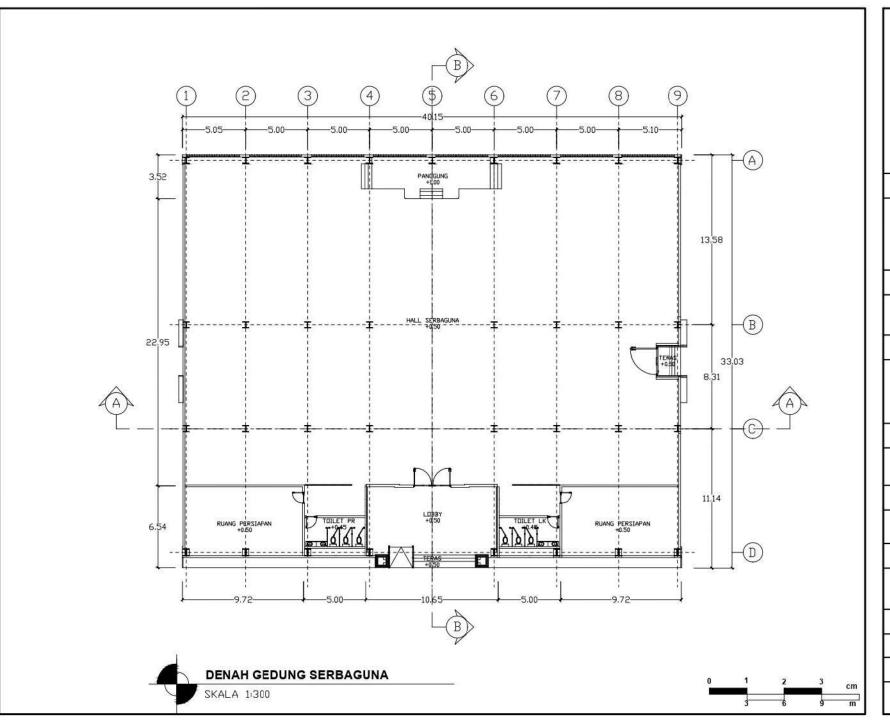



JUDUL TUGAS AKHIR

PERANCANGAN PUSAT KULINER TRADISIONAL SIDOARJO DENGAN PENDEKATAN ARSITEKTUR NEO VERNAKULAR

LOKASI PERANCANGAN

JL RAYA PORONG, MINDL KEC. PORONG, KAB. SIDOARJO, JAWA TIMUR 61274

NAMA MAHASISWA

RAHMAT HILMI THOHARI

NIM. 200606110125

DOSEN PEMBIMBING 1

Dr. NUNIK JUNARA M.T.

DOSEN PEMBIMBING 2

ACH. GAT GAUTAMA M.T.


JUDUL GAMBAR

DENAH LANTAI 1 BANGUNAN KULINER

SKALA

1:300

NO. GAMBAR

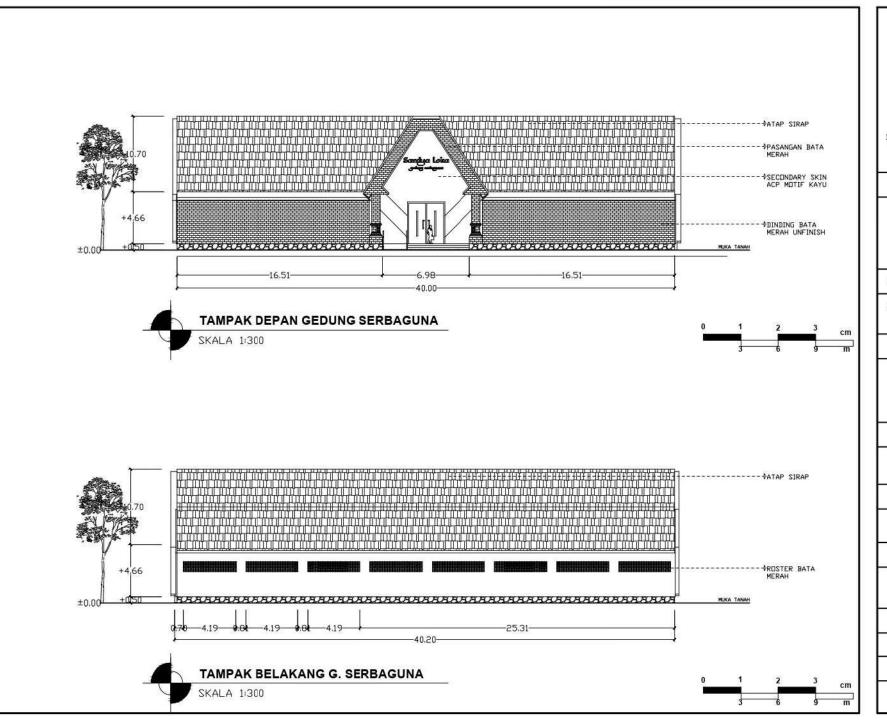



JUDUL TUGAS AKHIR

PERANCANGAN PUSAT KULINER TRADISIONAL SIDOARJO DENGAN PENDEKATAN ARSITEKTUR NEO VERNAKULAR

LOKASI PERANCANGAN

JL RAYA PORONG, MINDL KEC. PORONG, KAB. SIDOARJO, JAWA TIMUR 61274

NAMA MAHASISWA

RAHMAT HILMI THOHARI

NIM. 200606110125

DOSEN PEMBIMBING 1

Dr. NUNIK JUNARA M.T.

DOSEN PEMBIMBING 2

ACH. GAT GAUTAMA M.T.


JUDUL GAMBAR

TAMPAK GEDUNG SERBAGUNA

SKALA

1:300

NO. GAMBAR

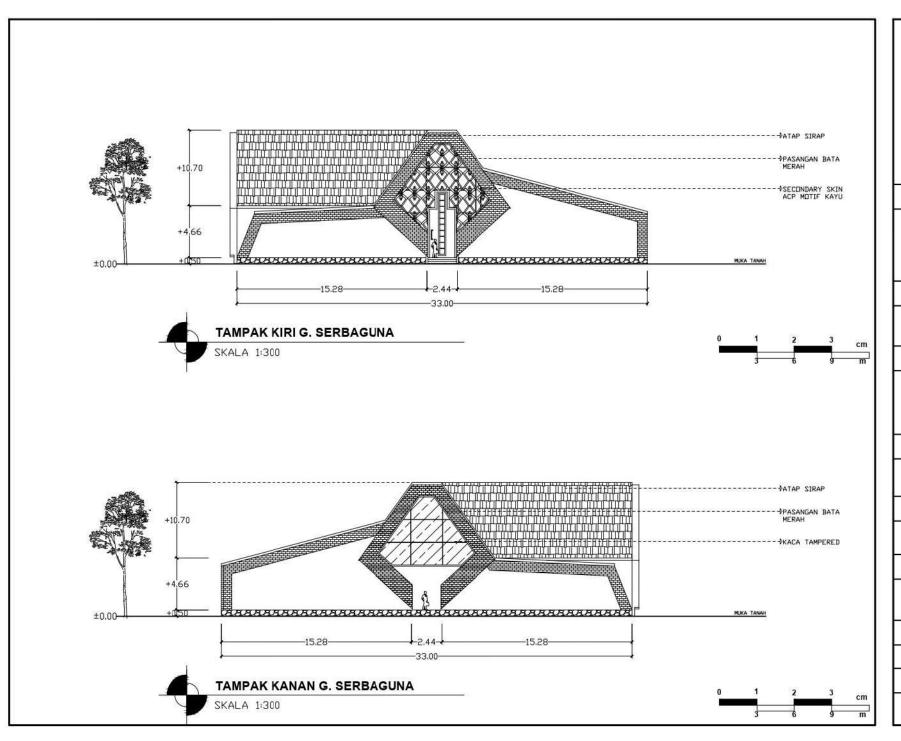



JUDUL TUGAS AKHIR

PERANCANGAN PUSAT KULINER TRADISIONAL SIDOARJO DENGAN PENDEKATAN ARSITEKTUR NEO VERNAKULAR

LOKASI PERANCANGAN

JL RAYA PORONG, MINDL KEC. PORONG, KAB. SIDOARJO, JAWA TIMUR 61274

NAMA MAHASISWA

RAHMAT HILMI THOHARI

NIM. 200606110125

DOSEN PEMBIMBING 1

Dr. NUNIK JUNARA M.T.

DOSEN PEMBIMBING 2

ACH. GAT GAUTAMA M.T.


JUDUL GAMBAR

TAMPAK GEDUNG SERBAGUNA

SKALA

1:300

NO. GAMBAR

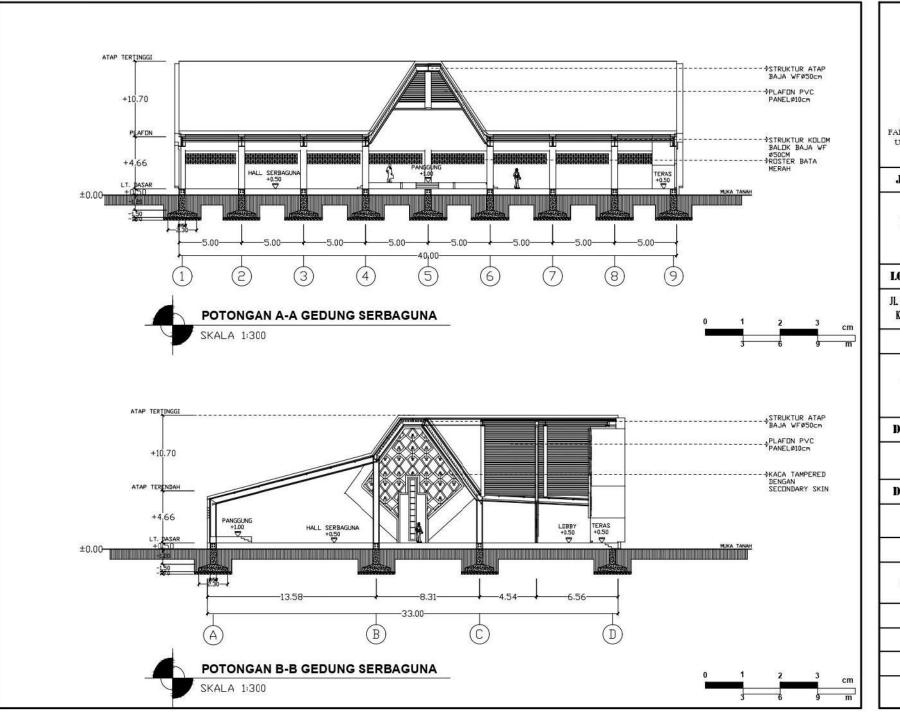



JUDUL TUGAS AKHIR

PERANCANGAN PUSAT KULINER TRADISIONAL SIDOARJO DENGAN PENDEKATAN ARSITEKTUR NEO VERNAKULAR

LOKASI PERANCANGAN

JL RAYA PORONG, MINDL KEC. PORONG, KAB. SIDOARJO. JAWA TIMUR 61274

NAMA MAHASISWA

RAHMAT HILMI THOHARI

NIM. 200606110125

DOSEN PEMBIMBING 1

Dr. NUNIK JUNARA M.T.

DOSEN PEMBIMBING 2

ACH. GAT GAUTAMA M.T.


JUDUL GAMBAR

POTONGAN GEDUNG SERBAGUNA

SKALA

1:300

NO. GAMBAR

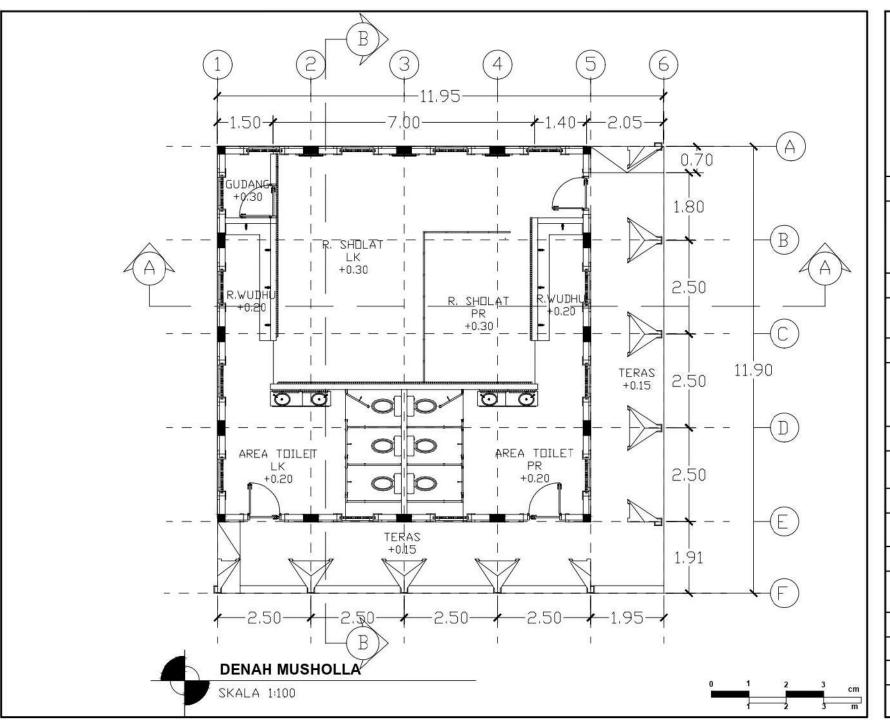



JUDUL TUGAS AKHIR

PERANCANGAN PUSAT KULINER TRADISIONAL SIDOARJO DENGAN PENDEKATAN ARSITEKTUR NEO VERNAKULAR

LOKASI PERANCANGAN

JL RAYA PORONG, MINDL KEC. PORONG, KAB. SIDOARJO. JAWA TIMUR 61274

NAMA MAHASISWA

RAHMAT HILMI THOHARI

NIM. 200606110125

DOSEN PEMBIMBING 1

Dr. NUNIK JUNARA M.T.

DOSEN PEMBIMBING 2

ACH. GAT GAUTAMA M.T.


JUDUL GAMBAR


DENAH LANTAI 1 BANGUNAN KULINER

SKALA

1:100

NO. GAMBAR

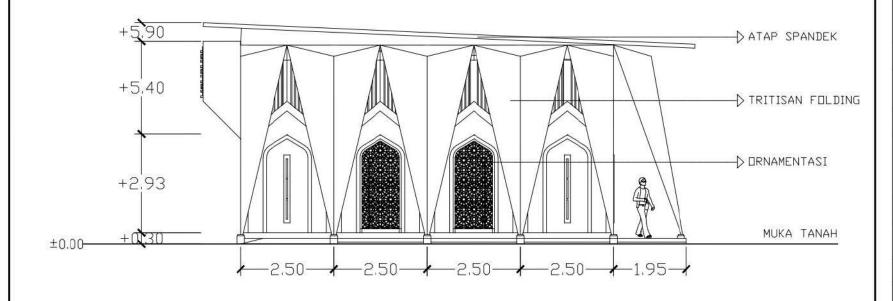

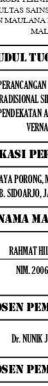



FAKULTAS SAINS DAN TEKNOLOGI UIN MAULANA MALIK IBRAHIM MALANG

JUDUL TUGAS AKHIR

PERANCANGAN PUSAT KULINER TRADISIONAL SIDOARJO DENGAN PENDEKATAN ARSITEKTUR NEO VERNAKULAR

LOKASI PERANCANGAN

JL RAYA PORONG, MINDI KEC. PORONG, KAB. SIDOARJO, JAWA TIMUR 61274

NAMA MAHASISWA

RAHMAT HILMI THOHARI

NIM. 200606110125

DOSEN PEMBIMBING 1

Dr. NUNIK JUNARA M.T.

DOSEN PEMBIMBING 2

ACH. GAT GAUTAMA M.T.

JUDUL GAMBAR

DENAH LANTAI 1 BANGUNAN KULINER

SKALA


1:100

NO. GAMBAR

19



SKALA 1:100

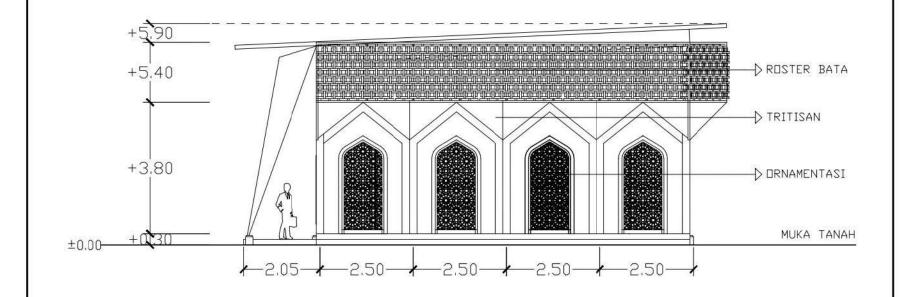

SKALA 1:100



FAKULTAS SAINS DAN TEKNOLOGI UIN MAULANA MALIK IBRAHIM MALANG

JUDUL TUGAS AKHIR

PERANCANGAN PUSAT KULINER TRADISIONAL SIDOARJO DENGAN PENDEKATAN ARSITEKTUR NEO VERNAKULAR

LOKASI PERANCANGAN

JL RAYA PORONG, MINDI KEC. PORONG, KAB. SIDOARJO, JAWA TIMUR 61274

NAMA MAHASISWA

RAHMAT HILMI THOHARI

NIM. 200606110125

DOSEN PEMBIMBING 1

Dr. NUNIK JUNARA M.T.

DOSEN PEMBIMBING 2

ACH. GAT GAUTAMA M.T.

JUDUL GAMBAR


DENAH LANTAI 1 BANGUNAN KULINER

SKALA

1:100

NO. GAMBAR



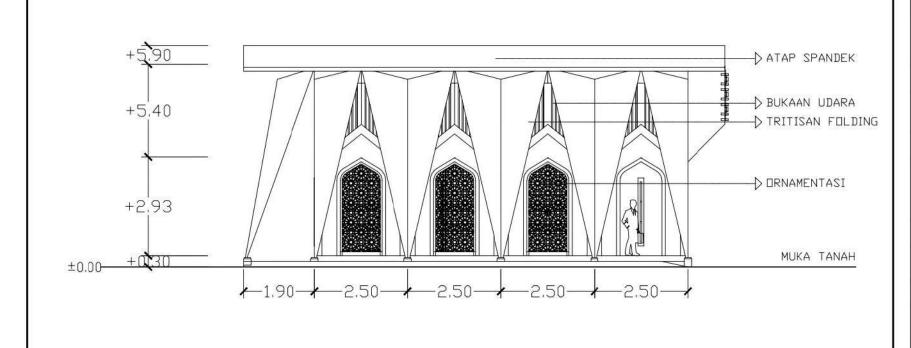



JUDUL TUGAS AKHIR

PERANCANGAN PUSAT KULINER TRADISIONAL SIDOARJO DENGAN PENDEKATAN ARSITEKTUR NEO VERNAKULAR

LOKASI PERANCANGAN

JL RAYA PORONG, MINDL KEC. PORONG, KAB. SIDOARJO, JAWA TIMUR 61274

NAMA MAHASISWA

RAHMAT HILMI THOHARI

NIM. 200606110125

DOSEN PEMBIMBING 1

Dr. NUNIK JUNARA M.T.

DOSEN PEMBIMBING 2

ACH. GAT GAUTAMA M.T.

JUDUL GAMBAR


DENAH LANTAI 1 BANGUNAN KULINER

SKALA

1:100


NO. GAMBAR



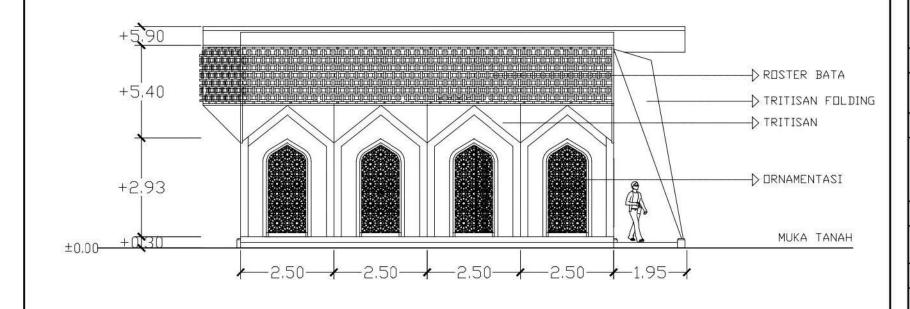

TAMPAK KIRI MUSHOLLA

SKALA 1:100

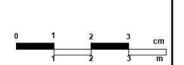



PRODI TEKNIK ARSITEKTUR FAKULTAS SAINS DAN TEKNOLOGI UIN MAULANA MALIK IBRAHIM MALANG

JUDUL TUGAS AKHIR

PERANCANGAN PUSAT KULINER TRADISIONAL SIDOARJO DENGAN PENDEKATAN ARSITEKTUR NEO VERNAKULAR

LOKASI PERANCANGAN

JL RAYA PORONG, MINDL KEC. PORONG, KAB. SIDOARJO, JAWA TIMUR 61274

NAMA MAHASISWA

RAHMAT HILMI THOHARI

NIM. 200606110125

DOSEN PEMBIMBING 1

Dr. NUNIK JUNARA M.T.

DOSEN PEMBIMBING 2

ACH. GAT GAUTAMA M.T.


JUDUL GAMBAR

DENAH LANTAI 1 BANGUNAN KULINER

SKALA

1:100

NO. GAMBAR

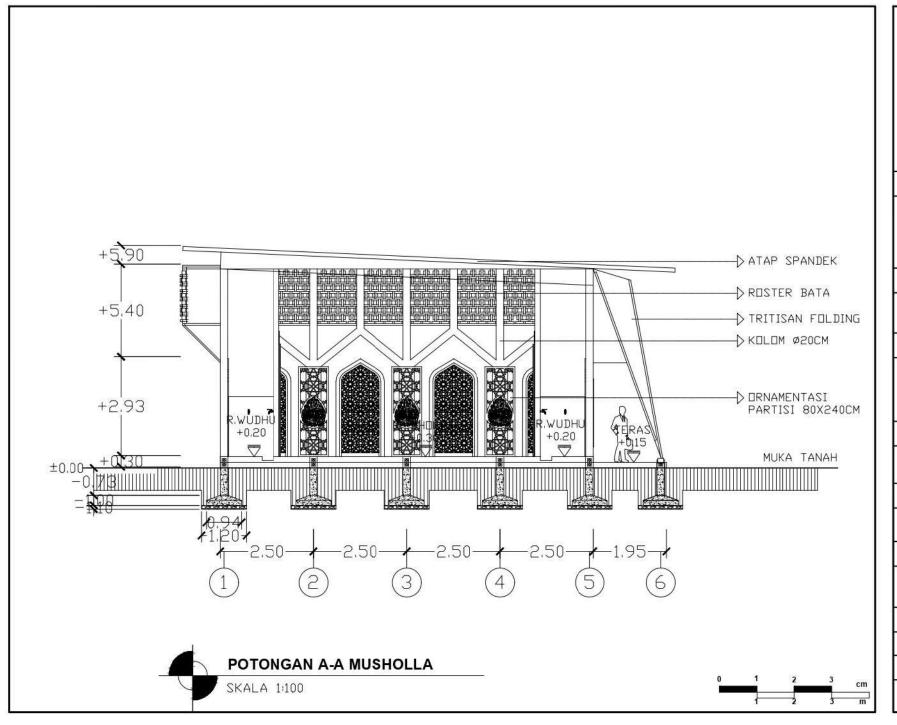



PRODI TEKNIK ARSITEKTUR
FAKULTAS SAINS DAN TEKNOLOGI
UIN MAULANA MALIK IBRAHIM
MALANG

JUDUL TUGAS AKHIR

PERANCANGAN PUSAT KULINER TRADISIONAL SIDOARJO DENGAN PENDEKATAN ARSITEKTUR NEO VERNAKULAR

LOKASI PERANCANGAN

JL RAYA PORONG, MINDL KEC. PORONG, KAB. SIDOARJO, JAWA TIMUR 61274

NAMA MAHASISWA

RAHMAT HILMI THOHARI

NIM. 200606110125

DOSEN PEMBIMBING 1

Dr. NUNIK JUNARA M.T.

DOSEN PEMBIMBING 2

ACH. GAT GAUTAMA M.T.

JUDUL GAMBAR


DENAH LANTAI 1 BANGUNAN KULINER

SKALA

1:100

NO. GAMBAR

23

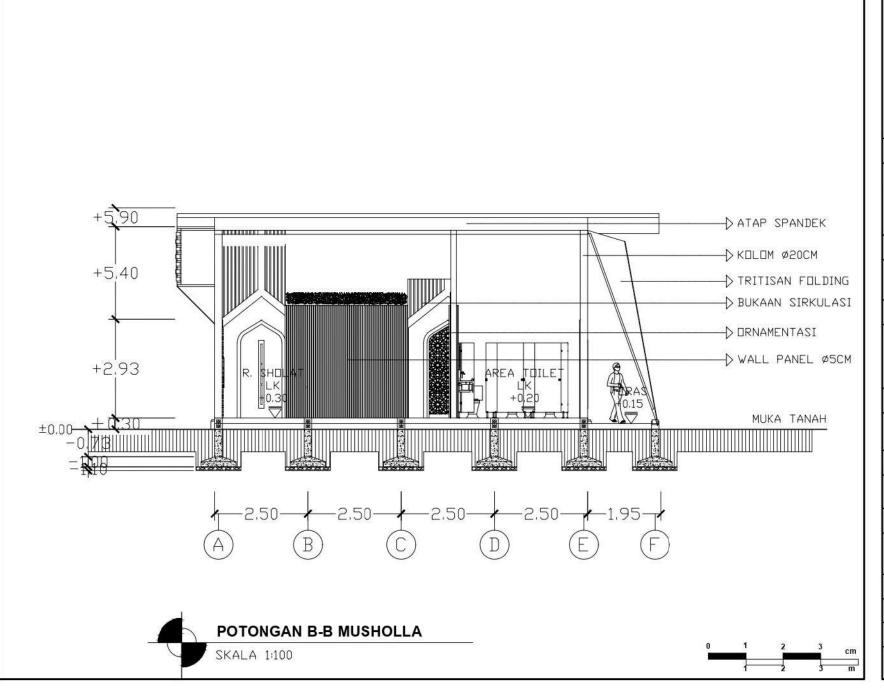



PRODI TEKNIK ARSITEKTUR FAKULTAS SAINS DAN TEKNOLOGI UIN MAULANA MALIK IBRAHIM MALANG

JUDUL TUGAS AKHIR

PERANCANGAN PUSAT KULINER TRADISIONAL SIDOARJO DENGAN PENDEKATAN ARSITEKTUR NEO VERNAKULAR

LOKASI PERANCANGAN

JL RAYA PORONG, MINDL KEC. PORONG, KAB. SIDOARJO, JAWA TIMUR 61274

NAMA MAHASISWA

RAHMAT HILMI THOHARI

NIM. 200606110125

DOSEN PEMBIMBING 1

Dr. NUNIK JUNARA M.T.

DOSEN PEMBIMBING 2

ACH. GAT GAUTAMA M.T.

JUDUL GAMBAR

DENAH LANTAI 1 BANGUNAN KULINER

SKALA

1:100

NO. GAMBAR

24

RCHITECTURE PRESENTATION BOARD



DATA TAPAK

Tapak berada di JL Luas area tapak Raya Porong, Mindi, 10813.93 m2, Dengan Porong, panjang 119.5m dan Kabupaten Sidoarjo, lebar 92.79m Jawa Timur 61274.

Jalan Baya Pantura Surabaya-Malang,

5. Halte bus Trans

Porone

6. Jalan Tol Porong

FASILITAS UMUM RATAS SEKITAR SEKITAR TAPAK:

- 1. Stasiun Porone . LITARA - Area 2. Pasar Baru
- 3. Terminal bus . SFLATAN Area 4. RSU Bhayangkari permukiman warea
- TIMUR : Stasiun dan rel kereta api · BARAT : Jalan Raya Surabya-

perkebunan

kosone



DESIGN GOALS



DESIGNING A CULINARY CENTER



ISLANIC INTEGRATION



penjualan produk-produk kuliner tradisional Merancang bangunan yang menghargai budaya dan tradisi lokal, dengan wisata edukasi pengolahan kuliner Bandeng Otak-Otak dan Bandeng Asap khas Sidoarjo.

Merancang pusat kuliner tradisional Sidoario.

dengan menciptakan sebuah ruang yang

dapat dijadikan tempat promosi dan

· Mendesain bangunan yang unik dan menarik secara visual, dengan mengintregasikan nilainilai keislaman di dalamnya.

KEBISINGAN



SIRKULASI & AKSESIBILITAS



1/2 x Lebar jalan 1/2 x 8 m = 4m

coss y luss labor 60% x 11 000 = 6600m2 dOK v tras laban

40% x 11 000 = 4400m2 1.2 x Luas lahan 12 x 11 000 = 13 200m2

KLB/KDB = Jumlah Lantai

KDB 50-60 % KLB 40%

Tapak berada diantara jalan Raya Porong dan Stasiun Porone dengan kebisingan tinggi.

KERISINGAN TINGGI KEBISINGAN RENDAH

Aksesibilitas menuju tanak dari arah Utara merupakan Exit Tol Tanggulangin dan Kota Sidoarjo. Dari arah Selatan merupakan Jalan Pantura Malang-Surabaya. Dan dari arah Menurut Charles Jencks dalam Timur merupakan bukunya "The Language of Post-Stasiun Porone.

DARI ARAH UTARA Arsitektur Neo-Vernakular yakni: DARI ARAH SELATAN DARI ARAH TIMUR . Material batu bata (dalam hal ini

ZONA PENUNJANG



SU PERANCANGAN

KENAPA PUSAT **KULINER ???**



RITERIA DESAIN

Modern Architecture (1990)" ciri-ciri

Selalu menggunakan atap

merupakan sebagai elemen

tradisional yang ramah lingkungan

dengan proporsi yang lebih

Kesatuan antara interior yang

terbuka melalui elemen yang

modern dengan ruang terbuka di

Warna-warna yang kuat dar

bumbungan pada bangunan.

konstruksi lokal).

vertikal

luar bangunan.

Sidoarjo memiliki banyak kuliner tradisional yang unik dan khas. Oleh karena itu, perlu dipertimbangkan bagaimana caranya agar Pusat Kuliner dapat mempromosikan dan melestarikan warisan budaya kuliner tradisional tersebut.

Pusat Kuliner perlu memiliki identitas yang kuat, Pendekatan arsitektur Neo Vernakular dipilih karena dalam implementasinya nanti perancangan ini membantu memperkenalkan desain stilasi rumah tradisional Jawa Timur kepada

KRITERIA DESAIN









Pola atap bangunan memiliki Bentuk objek bangunan Objek mengadopsi tajug dirancang bagian Candi Pari mulai sari meruncing keatas, menginterpretasikan bagian area gerbang masuk, dari ruang candi dan orientasi pelataran, peterasan, dan bilik-Menginterpretasikan

Mahameru pada atap Candi candi Majapahit. Hal tersebut bilik. Pari. Pengaplikasian prinsip berkaitan Lingga dan Yoni melahirkan kepercayaan agama Hindu sesuatu yang baru. Hal tersebut terkait arah matahari terbit melambangkan penciptaan dan terbenam.

dunia dan kesuburan.

entuk yang mangambil inspirasi dan objel angunan tradisional yang menunjukkai lentitas dari daerah tersebut.




lendesain omamen dan elemen-elemi objek yang dirancang nantinya.

LSINSIS KETSTYWYN



Ayat tersebut menjelaskan bahwa sebagai hamba kita harus mensyukuri segala nikmat yang telah Ayut tersebut menjelaskan panwa sebagai mamba kita harus merayukuri segali nikmat yang telah diberikan oleh Allah SWT. Hal tersebut dapat berupa rikmat visual maupun nikmat rohani. Mensyukuri atas keindahan dan unsur alam yang ada adalah salah satu nikmat yang kita miliki.

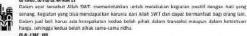



Dalam ayat tersebut Allah memerintahkan Nabi Muhammad SAW. Untuk menyuruh umatnya mengerjakan yang ma'ruf atau dengan kata lain adalah tradisi yang baik dalam kehidupan sebap umatnya. Melestarikan tradisi adalah perbuatan yang baik asal memiliki tujuan yang dapat bermanfast bagi masyarakat dan linglungan

SANDYA RASA

San Ka	rante subaya dasrar	× – – –
COMPOSISI GEOMETRIK ELENEN BARIS DAN EFEL GELAP TERANG	- ZONING - STRUKTUR - BENTUK - FASAD - DRNANEN	PRINCIP METODE DECAN CULTURAL BERNUER AESTRETIC LOKA FORM FLEXIBELITY SPACE
EFEK PERSPEKTIF	- DRNANEN	
KESIMETRISAN	- BENTUK - PENATAAN RUANG	MITVI KETATYMAN
IRAMA DAN PERULANSAN	- ATAF - DRNANEN	OS AN NANL : 10 Objete Farmanigon OS FUNES : 50 8 03 65 AN-NSA
PEMBASIAN TIGA	- TANSGA - ATAP	hurlanga OS AL-A RAF: 199
NIMESIS ATAU TIRBAN	- DRNANEN	
HIBARKI	- BENTUK	TINGKATAN CANDI

ZONASI

UTILITAS

DRIENTAS

MONSEP TAPAK

AKSIS KESUMBUAN


NORSEP DIALITAS





Pedestrian dengan lebar 2 m menggunakan material batu granit berwarna merah bata.

Taman Tengah dengan adanya sclupture dan area kolam sebagai focal point dari kawasan pusat kuliner

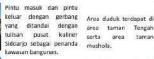

Penanda juga terletak di depan kawasan pusat kuliner dengan ketinggian 2 m di atas permukaan

Ramp menuju lantai 2 terletak di sisi kanan dan kiri bangunan utama sedangkan di lantai 1 terletak di setiap sisi bangunan.

TPS sementara untuk pembuangan limbah dari pusat kuliner baik organik maupun non organik.

Area duduk terdapat di area taman Tengah

Amphitheater di sisi depar bangunan yang menghadap ke area taman Tengah berfungsi juga sebagai tangga menuju lantai 2.






Termasuk jenis pohon dalam relief candi Jawa Timur

KETAPANG KENCANA Termasuk jenis pohon dalam relief candi

BUNGA LAVENDER Sebagai penghias area kawasan, pengganti bunga teratai simbol agama Hindu dengan kemiripan warna ungu



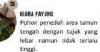



KONSEP RUANG

STAND KULINER TYPE B

Stand tersebut berfungsi sebagai stand kuliner tradisional yang berada di sekitar Sidoarjo. Ukuran ruane stand 3m x 4m denean adanya ruang pemesanan yang menyatu dengan ruang dapur tanpa adanya partisi.

STAND KULINER TYPE C

Stand tersebut berfungsi sebagai stand penjualan minuman baik tradisional ataupun modern. Stand tersebut berukuran 3m x 2m stand ini hanya mempunyai ruang pemesanan tanpa adanya ruang dapur karena hanya menjual minuman siap saji.

DISPLAY SOUVENIR DAN OLEH-

Fusat perbelanjaan souvernir dan oleh-oleh berukuran 19m x 34m. Memiliki 18 disələy rak untuk oleh-oleh makanan khas dan 8 display rak untuk oleh-oleh barang

GRID LT.01 PUSAT KULINER

Hindu.

CEMARA PENSIL

kebisingan dari rel kereta

Termasuk jenis pohon dalam relief candi

Untuk tanaman perdu

menciptakan batas antara

area, atau sebagai

Daun tanjung bersifat

mengkilat, dan berbentuk

elips dengan bunga

Dikenal sebagai "pohon

kehidupan" dalam agama

hijau

tanaman hias di taman.

Sebagai

ANGSANA

CEMARA RENTES

POHON TANJUNG

beraroma barum

KAL PATABIL BONSAL

evergreen,

api



LEGENDA

C STANDMINIMUM

6 TOUETLANI-LANI N. TOILET PEREMPUAN



AREA WORKSHOP MEMASAK

Workshop memasak memiliki ukuran ruang 16.5 m x 10 m. Dengan adanya kapasitas per ruang 8 orang. Fasilitas dalam ruang terdapat kompor oven dan wastafel yang disusun secara horizontal dengan adanya panggung di sisi depan.

AREA WORKSHOP PENGASAPAN

Area workshop pengasapan disfungsikan untuk pelatihan pengasapan makanan khas Sidoarjo yakni Bandeng Asap. Workshop tersebut memiliki ukuran yang hampir sama dengan workshop memasak 16.5 m x 10.3 m. Kapasitas pengguna dalam satu ruang yakni 8 orang dengan fasilitas tungku pemanas tradisional, pengait ikan dan wastafel.

MONSEP BENTUK & TAMPILAN

BRAND IDENTITY

tembok dari kondisi klim

Kesimetrisan

Pembagian tiga

LOKAL MATERIAL

tangga, railing dan lantai kayu solid.

Irama dan Perulangan

Hirarki

Penempatan secondary slin Menggunakan nama Unsur alami kayu, bata, Elemen garis dan efek gelap terang

pada sisi depan dan belatang sebagai tanda dan dan batu disusun pada Omamen dengan pola perulanga

bangunan untuk melindungi pengeral pusat kuliner fasad depan dari mulai dengan menggunakan material

GRID WORESHOP KULINER



GRID GETHING SERBAGLINA



KONSEP STRUKTUR







KOMPOSISI GEOMETRIK







menegurakan confine baia jarak bentang 100cm

menzaurakan

menggunakan kayu panel



composite dan roster hata







ukuran 240cms200cm





menggunakan material rosze batz merah Material penutup atap























Mimaeie atau tinuan

MONSEP UTILITAS

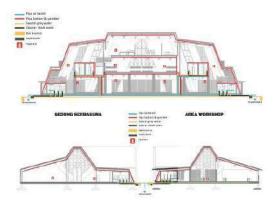

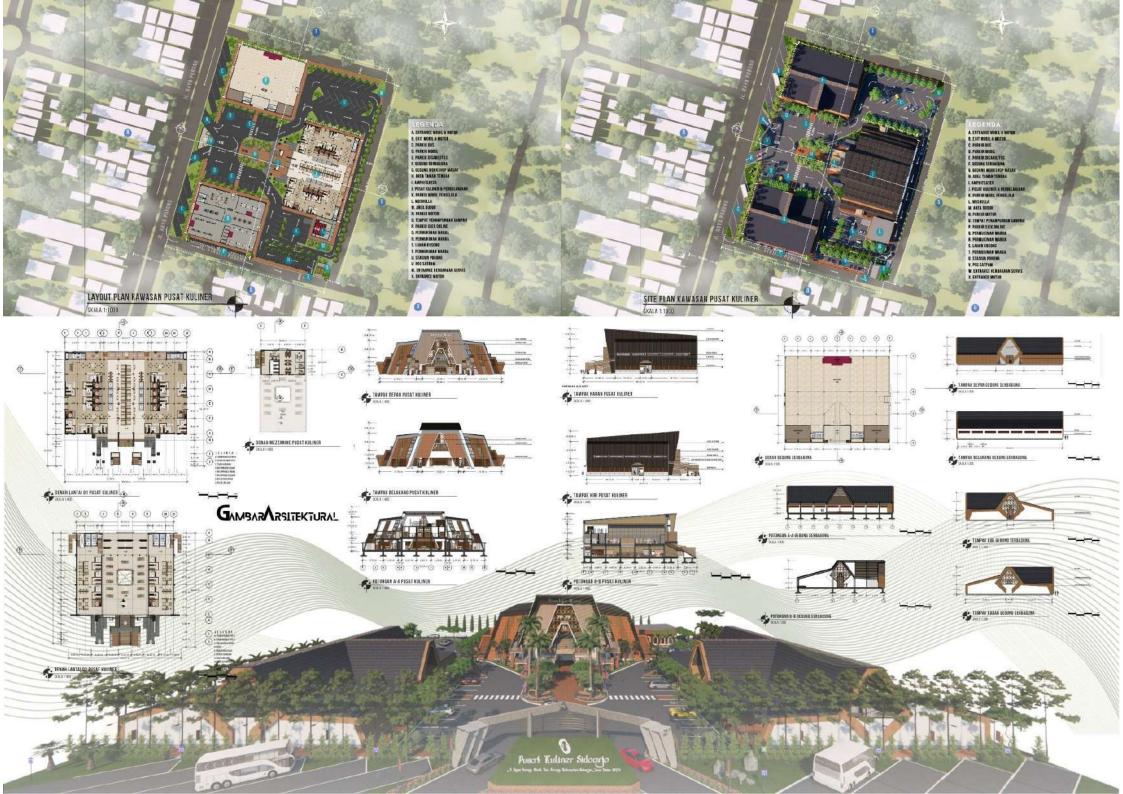

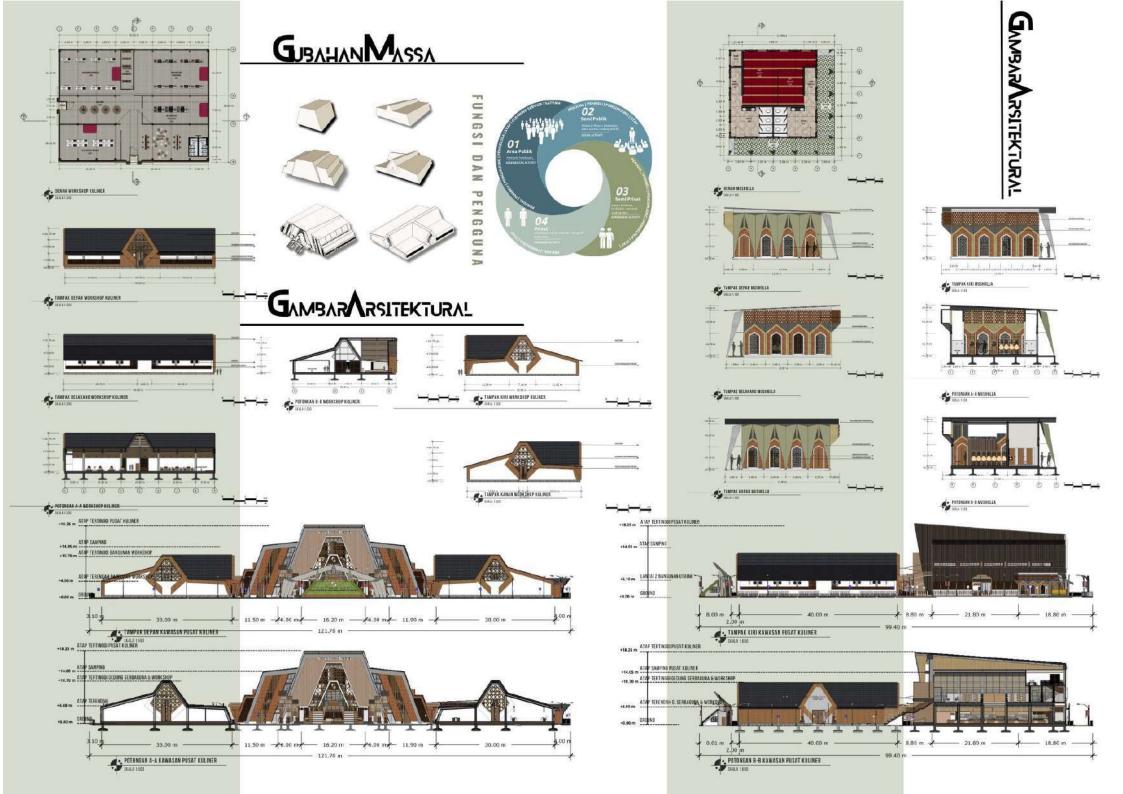

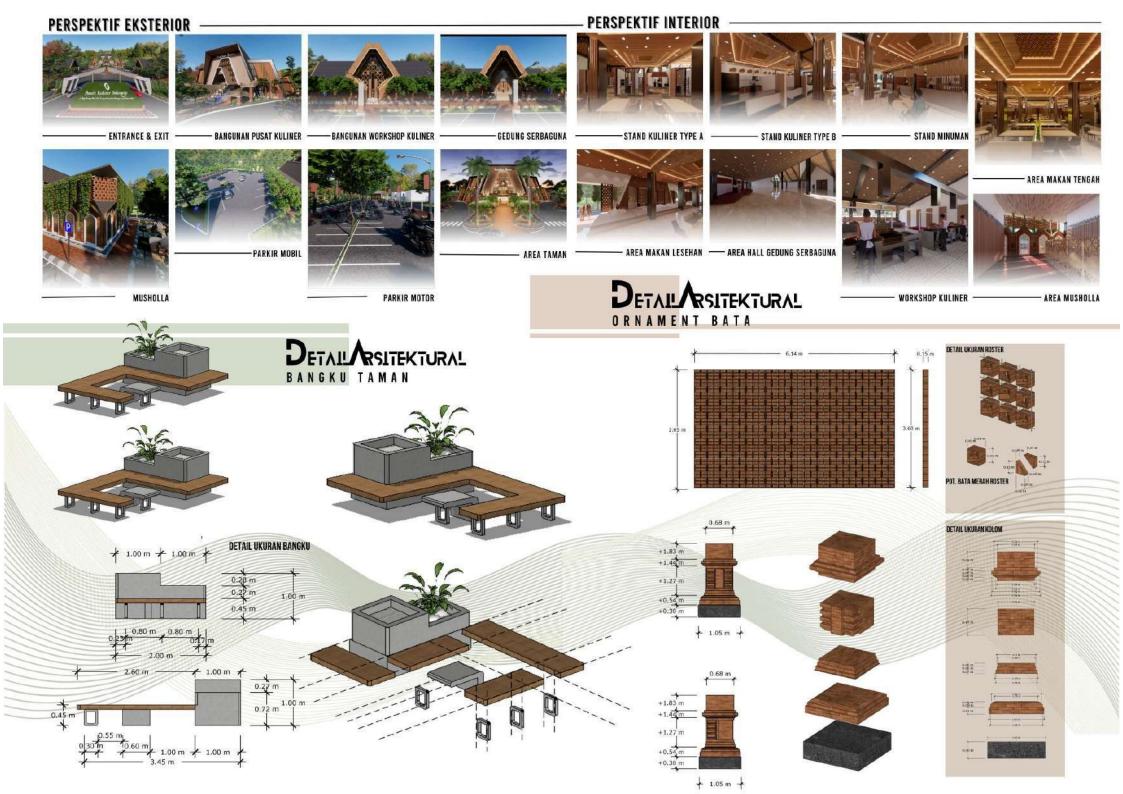

DATA TAPAK

LUEAS BEUMAN

Sapakheraladi fi Saru Lian erna labur Fouling Hildt Not. 1853-53 n° Dongar Forong, Nabapaten panjang 129-5m far Sidaako Uran Ernar Seba 93-59s 41274, Jalan Baya Fambala Surabaya

3.Femma bas Perinderan warga
 TeMUR: Status dan 4. RSU Ehlypoghari 5. Halte bes Trans

- BARAY Jales Rays Surabys Heleng

Tapak berada diantara jatan Baya Porong dan Stasian Porona dengan tingkat kekiengan tanggi

KEHSINSAN



KEBISINGAN



SIRKULASI & AKSESIBILITAS



HOTE CLASSISHED
HOTE SIZESS - GRACKES
ACC SIZESSISHED
ACC SIZESSISHED
LI SIZESSISHED
LI SIZESSISHED
LI SIZESSISHED
LI SIZESSISHED

IOB/KDB - Jumlah Lanta



BATAS SEKITAR TAPAK : KULINER ??? perkebanan kasang • SELATAN: Assa



Mirrord Charles Jencis datan bulunya

Marerial bate bata (datam hal ini

tradisional virry samah Bridomean dungun proposit yang labh verikul. Lesatum autara interior yang terbuka melaki oleman yang mederu dengan

Warns-warns yang bust éan leantras.

idorjomentiki taresi kalinertradisima rang unik dan khas. Oleh karena iku pertu Figorimbangtan bagimura caranya agar Pusat Kalisor dapat mempromoakan dan melestariban warisan bulaya kalisor

Yemakular dipilih kuruna dalam implementasisya nanti penerangan ini dapat marabunta dalam mampirtanahan desaks silasi ruman tradisional lawa Timur

DESIGN GOALS



DESIGNING A CULINARY CENTER



ISLANIC INTEGRATION

IBUCATIONAL AND CHLIMARY TOURS

- Mirancary barganas yang menghangai bedaya dan terdiri tolodi. Kengan wikata adalasi pengeloloan kuliner Bandang Otas Otas Bandang Arap Masi Mondeçais bangunan yang unlit dan menurit secura

PRINSIP KEISLAMAN

SO WHARE B And the state in manufackin below sobraci kamba tira from manufackin sobraci kamba tira from and the state discretize segai akama pang takal discretize senat kilah 30°C tau tersebut sigai akama pang ata dalah salah sidah salah sidah salah sidah salah sidah salah sidah salah sidah salah s

US TURUS; SE 8 QS QS, AN-MISA; 29

SC TIBES: 38 0.05.6. APPLIAGE: 29
Maller year broofest: Allisi GNT
memoristablem erisk mullifordur
den jud helle haber den bereinder
maken jud helle haber den bereinder
maken frankt haber den bereinder
maken frankt haber franktider
maken frankt haber franktider
maken frankt before franktider
maken frankt before franktider
maken frankt before franktider
maken frankt before franktider

IS AL ATAF: 198

SS & 178: 198

John ayıl birubiy Alal-morrofizikin taki Mukamzal IAN ilmin momendi unatiya mengiphin ring mind asa denga isbi ian adalah tidak yang bal dalah tekship ning metaya Mengarkan yadii adalah pertusas-yang tak adal memilik tigan yang dajak bermetinat bagi manyrobal da Indonesia.

MERANCANG BLANG DENGAN KETIRSUKAAN SESUAI DENGAN KEGUTAN YANG BIBUTUNKAN SERTI SALING NEMBERHAY MANFART TANG BAIK MEWADAHI AKTITITAS JUAL BILLI DAN BEREDUKASI SESAMA MASYARAKA

PENERAPAN PRINSIP NEISLAMAN BALAN BEJEK BANKANGAN

MIMILIO SASATTRISTIR ASANI DENIAN TIDAK MEMBULKAN KENUDHARATAN BADI ALAM DAN MANUNIA

PENERSPAN FRACE DIFFAR UNTUR MENJON LING NEA-MEAT BUDAYA EDIAL DENGAN WENPENHATIKAN LINGKUNGAN SEKITARNYA.

NESI DAN PENGGUN

KRITERIA DESAIN







ONSEP TAPAK































DISPLAY SOUVERIR DAN OLEH-OLEH

MONSEP RUNNG

STAND KULINER TYPE A

AREA WORKSHOP MEMASAK

Workshop nemasak mendiki okusan nama 165 m. s. 25 m. Banger astanya kapadas per mang R meng. Puditu dalam rama tendahan kerana, sama sian makata yang dalam salam kantantan sengan adanya panggang di salampan

AREA WORKSHOP PENGASAPAN

Area workshop purgousser thousester







MONSEP BENTUK & TAMPILAN


























-0

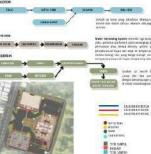


intial or your pag alliables altergoing palls tole some one doller charact referent alliang or calcur-nations. many amount & manus & man

LECENDA: A. OMMERCE SOURS SEEDS I. DOTS TON LA SOURS F. MARKE SEEDS F. MARKE SEEDS A. MAR LAYOUT PLAN KAWASAN PUSAT KULINER SKALA 1.1000 GAMBAR ARSITEKTURAL GUBAHAN**M**ASSA

PRES

APRES /1

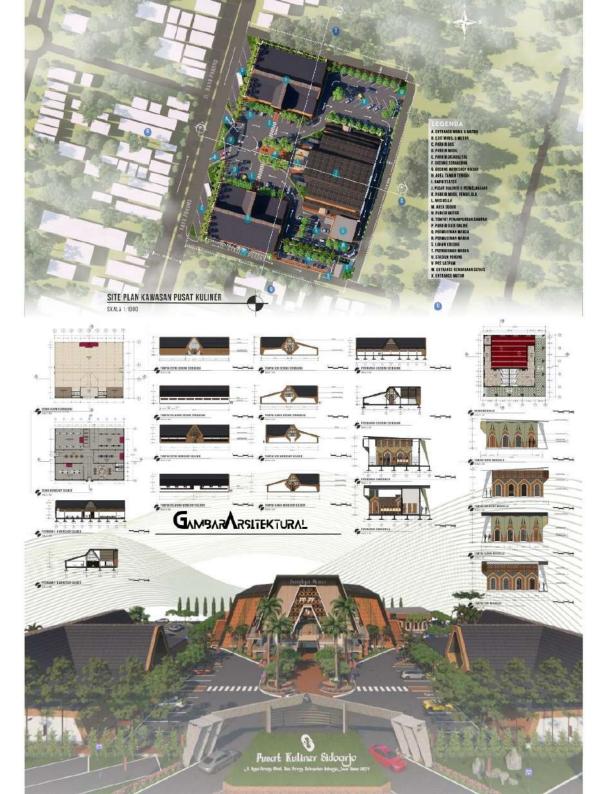

POTRALI

POTRAIT

PERSPEKTIF EKSTERIOR ENTRANCE & EXIT BANGUNAN PUSAT KULINER BANGUNAN WORKSHOP KULINER GEDUNG SERBAGUNA MUSHOLLA PARKIR MOBIL PARKIR MOTOR AREA TAMAN

PERSPEKTIF INTERIOR







MAJALAH TAMPIRAN RS17EKTUR

PUSAT KULINER TRADISIONAL SIDOARJO

PERANCANGAN PUSAT KULINER TRADISIONAL SIDOARJO DENGAN PENDEKATAN ARSITEKTUR NEO **VERNAKULAR**

Nama : Rahmat Hilmi Thohari : Dr. Nunik Junara, M.T. Pembimbing 1 Pembimbing 2 : Ach. Gat Gautama, M.T. Tipologi Bangunan : Kawasan Wisata Kuliner

Lokasi : Jl. Raya Porong, Mindi, Kec. Porong, Kab. Sidoarjo, Jawa Timur

Luas Tapak : 11.089m2

Pusat kuliner tradisional adalah tempat di mana berbagai Pusat Kuliner perlu memiliki identitas yang kuat, jenis makanan dan minuman dari berbagai budaya dan Pendekatan arsitektur. Neo Vernakular dipilih karena tradisi disajikan dan dinikmati oleh masyarakat. dalam implementasinya nanti perancangan ini dapat Pengunjung dapat menemukan berbagai macam kuliner, membantu dalam memperkenalkan desain stilasi rumah baik itu makanan tradisional maupun makanan modern. Pusat kuliner juga menjadi tempat bagi pelaku UKM untuk mempromosikan, menjual, dan mengedukasi pengunjung tentang produk mereka.

Sidoarjo memiliki banyak kuliner tradisional yang unik dan khas. Sehingga, perlu dipertimbangkan bagaimana caranya agar Pusat Kuliner dapat mempromosikan dan melestarikan warisan budaya kuliner tradisional tersebut.

tradisional Jawa Timur kepada masyarakat.







Vernakular dari mulai bagian kaki dengan selasar menciptakan ruang yang memberikan pengalaman bentuk tubuh bangunan tambun dan atap memuncak visual dengan menyatukan warisan dan karakter ke atas, Merencanakan bentuk objek dengan bentuk budaya daerah. Dengan didasarkan nilai-nilai dasar pradaksinapatha yang mengerucut pada sisi keislaman dan nilai-nilai budaya setempat dalam atap menginterpretasikan gunungan pada candi pari merancang ruang dengan keterbukaan sesuai dengan dengan banyak kisi-kisi berbahan material lokal, kegiatan yang dibutuhkan serta saling memberikan Keterbukaan antar ruang untuk menghadirkan manfaat yang baik. Mewadahi aktivitas jual beli dan suasana alam dan lingkungan sekitar dalam ruangan, ber-edukasi sesama masyarakat untuk melakukan hal Sehingga penghawaan dan sirkulasi berjalan dengan positif. Penempatan tata masa

berupa Atap (Swarloka), Tubuh (Bhuwarloka), Kaki kebisingan. (Bhurloka) menghasilkan konsep dasar "Sandya Rasa"

Pola bagian candi diterapkan sebagai aspek Neo "Sandya Rasa" memiliki arti mewadahi dan menyesuaikan dengan prinsip Candi Majapahit dengan tapak memusat di tengah dan bangunan Prinsip arsitektur candi majapahit diantaranya, induk yang memiliki area lapangan di depan dan

komposisi geometrik, Elemen garis dan efek gelap terdapat candi Pewara (candi kecil) atau bangunan terang, Efek perspektif, Kesimetrisan, Irama dan penunjang di sisi depan kiri dan kanan. Bangunan perulangan, Mimesis atau tiruan, Hirarki, Aksis penunjang juga berfungsi sebagai pagar yang kesumbuan, Konsep dialitas, tingkatan candi hindu membatasi area dan sebagai respon untuk meredam





LANTAL 1

Area makan sebagai pusat Dalam penataan ruang ruang dengan komposisi area meja 2 banjar. Penambahan unsur tanaman sebagai pembatas dan estetika ruang.

Area kuliner tradisional Sidoarjo dengan adanya area dapur dan penyimpanan bahan baku.

Area kuliner Type B memiliki meja stand dan dapur yang Pola menyatu menjadi satu ruang.

Area kuliner Type C hanya untuk stand makanan tanpa jumlah meja workshop perlu dapur karena difungsikan sebagai stand minuman.

LANTAL 2

Area pusat oleh-oleh dengan adanya area kuliner dan area foodcourt di sisi kanan dan kiri. Akses menggunakan tangga dan ramp dengan menerapkan prinsip pembagian 3.

Bukaan lebar disetiap sisi maha esa di puncak paling atap membuat sirkulasi dan tinggi. Alam semesta di pencahyaan alami masuk ke bagian tengah dan hamba dalam ruang maksimal.

MEZZANINE

Area kantor pengelola dengan konsep semi privat menggunakan material roster bata merah sehingga udara alami dapat masuk ke Aksis kesumbuan arah dan ruangan.

Komposisi Geometrik

workshop pengasapan kuliner disusun keseimbangan antar sisi dengan menggunakan pembatas ruang yang fleksibel menyesuaikan kebutuhan pengguna.

Kesimetrisan

penataan ruang dalam yang simetris antar dengan pembagian disusun secara dengan horizontal menggunakan material bata merah pada area pengasapan dan meja bahan metal pada area workshop kuliner.

Hirarki perbandingan ketinggian atap sebagai konsep ketuhanan yang dengan di posisi paling rendah.

Aksis kesumbuan

Bukaan utama pada serbaguna menghadap barat dan Utara. Orientasi bukaan menerapkan dari aspek sirkulasi pintu masuk candi Majapahit.










Hasil konsep dasar pada rancangan yang awalnya terpaku pada objek lumpur dengan penggantian objek studi desain yang menerapkan prinsip dari arsitektur candi era Majapahit. Dengan menggunakan material dominan batu bata dengan warna yang kontras.

Hasil konsep bentuk objek rancangan dengan menghadirkan elemen dan ciri arsitektur candi Jawa Timur dengan pembagian masa triloka dan hierarki, Aksis kesumbuan, dan dialitas.

Rancangan konsep ruang pada menghadirkan desain dengan suasana tradisional dengan aksen yang memiliki nilai filosofis dan saling keterhubungan antara ruang.

Ciri khas akhir yang diterapkan pada objek rancangan pusat kuliner tradisional Sidoarjo yakni dengan menerapkan aspek-aspek dari mulai prinsip objek candi, prinsip pendekatan arsitektur Neo Vernakular, prinsip nilai-nilai keislaman sehingga menciptakan desain yang memiliki kesatuan lokalitas setempat,



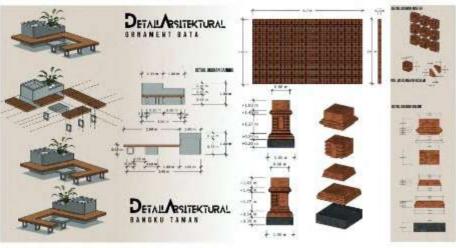

NIMASI TEKTURAN RAMPIRAN RAMPI

PUSAT KULINER TRADISIONAL SIDOARJO

TINK AIDEO VAIWYSI

NAMA MAHASISWA : Rahmat Hilmi Thohari

NIM MAHASISWA : 200606110125

JUDUL RANCANGAN : Perancangan Pusat Kuliner Tradisional Sidoarjo dengan Pendekatan Arsitektur Neo Vernakular

DOSEN PEMBIMBING: 1. Dr. Nunik Junara, M.T.

2. Ach. Gat Gautama, M.T.

LINK VIDEO ANIMASI : HTTPS://YOUTU.BE/0J3CCRC-XV0

Atau Search di Youtube :

"ANIMASI TUGAS AKHIR | PERANCANGAN PUSAT KULINER TRADISIONAL SIDOARJO"



LINK VIDEO ANIMASI

MAKET LAMPIRAN RESIDENTE STOORS OF THE PUSAL KULINER TRADISIONAL STOORS OF THE PUSAL T

