



LAPORAN TUGAS AKHIR

**DESIGN REPORT** 

DESAIN BARU PASAR BESAR KOTA
MALANG DENGAN PENDEKATAN
ARSITEKTUR BERKELANJUTAN

FAEYZA DANA AQILAH 200606110043

Dr. YULIA EKA PUTRIE, M.T Ir. ARIEF RAKHMAN SETIONO, M.T

PROGRAM STUDI TEKNIK ARSITEKTUR
FAKULTAS SAINS DAN TEKNOLOGI
UIN MAULANA MALIK IBRAHIM MALANG
2024

#### **LEMBAR PENGESAHAN PEMBIMBING**

Laporan Tugas Akhir ini telah disahkan untuk diujikan pada 13 ப்பா 2024

Malang 30 Juni 8-0314.

Dr. Yulia Eka Putrie, M. T

19810705 200501 2 002

(Dosen Pembimbing 1)

Arief R. Setiono, M. T 19790103 200501 1 005

(Dosen Pembimbing 2)

#### **LEMBAR PENGESAHAN SIDANG TUGAS AKHIR**

Laporan Tugas Akhir ini telah dipertahankan di hadapan Dewan Penguji Tugas Akhir dan diterima sebagai salah satu syarat memperoleh gelar Sarjana Arsitektur (S.Ars) di UIN Maulana Malik Ibrahim Malang.

Oleh

Nama : Faeyza Dana Aqilah NIM : 200606110043

Judul Tugas Akhir : Desain Baru Pasar Besar Kota Malang Dengan Pendekatan

Arsitektur Berkelanjutan

Tanggal Ujian : 13 Juni 2024

Disetujui oleh

1. Pudji P/ Wismantara, M.T

(Ketua Penguji)

19731209,200801 1 007

2. Ana Ziyadatul Husna, M. Ars

(Anggota Penguji 1)

19891110 201903 2 021

3. Arief R. Setiono, M. T

(Anggota Penguji 2/ Sekretaris Penguji)

19790103 200501 1 005

4. Dr. Yulia Eka Putrie, M. T

(Anggota Penguji 3)

19810705 200501 2 002 ERIAN

Mengetahul,

Ketua Program Studi Teknik Arsitektur

Dr. Nunik Junara, MT

NIP. 19710426 200501 2 005

### PERNYATAAN ORISINILITAS KARYA

Saya yang bertanda tangan di bawah ini:

Nama

: Faeyza Dana Aqilah

NIM

: 200606110043

Program Studi : Teknik Arsitektur

Fakultas

: Sains dan Teknologi

Dengan ini saya menyatakan, bahwa isi sebagian maupun keseluruhan Laporan Tugas Akhir saya dengan judul"

"Redesain Pasar Besar Kota Malang Dengan Pendekatan Arsitektur Berkelanjutan"

adalah benar-benar hasil karya intelektual mandiri, diselesaikan tanpa menggunakan bahan-bahan yang tidak diijinkan dan bukan merupakan karya pihak lain yang saya akui sebagai karya sendiri. Semua referensi yang dikutip maupun yang dirujuk telah ditulis secara lengkap pada daftar pustaka. Apabila ternyata pernyataan ini tidak benar, saya bersedia menerima sanksi sesuai peraturan yang berlaku,

Malang, 34- JUNI 2024

Yang membuat pernyataan,

200 606 11 0043

#### LEMBAR PENGESAHAN LAYAK CETAK

Yang bertandatangan di bawah ini:

1. Pudji P. Wismantara, M.T.

19731209 200801 1 007

2. Ana Ziyadatul Husna, M. Ars

19891110 201903 2 021

3. Arief R. Setiono, M. T

19790103 200501 1 005

4. Dr. Yulia Eka Putrie, M. T

19810705 200501 2 002

(Ketua Penguji)

(Anggota Penguji 1)

(Anggota Penguji 2/ Sekretaris Penguji)

(Anggota Penguji 3)

Dengan ini menyatakan bahwa:

Nama

: Faeyza Dana Aqilah

MIN

: 200606110043

Judul Tugas Akhir: Desain Baru Pasar Besar Kota Malang Dengan Pendekatan Arsitektur Berkelanjutan

telah melakukan revisi sesuai catatan revisi sidang tugas akhir dan dinyatakan **LAYAK** cetak berkas/laporan Tugas Akhir Tahun 2024. Demikian pernyataan layak cetak ini disusun untuk digunakan sebagaimana mestinya.

#### **KATA PENGANTAR**

Assamulaikum Wr.Wb.

Puji syukur penulis panjatkan kepada Allah SWT yang telah melimpahkan taufik, hidayah, dan rahman rahim-Nya dst.

Penulis menyadari bahwa dalam laporan tugas akhir ini masih banyak kekurangan dan membutuhkan penyempurnaan. Oleh karena itu, diperlukan banyak penelitian yang berkelanjutan sesudahnya untuk memberikan sumbangan pengetahuan.

Wassamualaikum Wr.Wb.

Malang, 13 - 6 - 2024

Penulis

#### **ABSTRAK BAHASA INDONESIA**

Tugas akhir ini bertujuan untuk merancang pasar besar di Kota Malang dengan pendekatan arsitektur berkelanjutan. Pasar besar merupakan pusat aktivitas ekonomi yang vital bagi kehidupan sosial dan ekonomi masyarakat kota. Namun, banyak pasar besar saat ini masih menghadapi tantangan terkait keberlanjutan lingkungan, termasuk masalah pemborosan energi, pengelolaan limbah, dan dampak lingkungan lainnya.

Dalam penelitian ini, kami mengusulkan pendekatan arsitektur berkelanjutan yang memperhatikan aspek lingkungan, sosial, dan ekonomi. Pendekatan ini melibatkan desain bangunan yang ramah lingkungan, penggunaan material yang terbarukan, pemanfaatan energi terbarukan, serta strategi pengelolaan limbah yang efektif. Selain itu, kami juga mempertimbangkan aspek sosial dengan menyediakan ruang terbuka yang ramah bagi para pedagang dan pengunjung, serta meningkatkan aksesibilitas bagi orang dengan mobilitas terbatas.

Metode penelitian yang digunakan meliputi studi literatur, survei lapangan, analisis data, dan pemodelan arsitektural. Hasil penelitian ini diharapkan dapat memberikan kontribusi positif dalam pengembangan pasar besar yang berkelanjutan di Kota Malang, serta menjadi contoh bagi pengembangan pasar-pasar lain di berbagai wilayah. Dengan pendekatan arsitektur berkelanjutan, diharapkan pasar besar ini dapat menjadi pusat kegiatan ekonomi yang berkelanjutan, ramah lingkungan, dan inklusif bagi seluruh lapisan masyarakat.

#### **ABSTRAK BAHASA INGGRIS**

This thesis aims to design a large market in Malang City using a sustainable architecture approach. Large markets serve as vital economic hubs for the social and economic life of urban communities. However, many large markets still face challenges related to environmental sustainability, including energy wastage, waste management issues, and other environmental impacts.

In this research, we propose a sustainable architecture approach that considers environmental, social, and economic aspects. This approach involves designing environmentally friendly buildings, using renewable materials, harnessing renewable energy, and implementing effective waste management strategies. Additionally, we also consider social aspects by providing open spaces that are friendly to both traders and visitors, as well as improving accessibility for people with limited mobility.

The research methods employed include literature review, field surveys, data analysis, and architectural modeling. The findings of this research are expected to make a positive contribution to the development of sustainable large markets in Malang City and serve as a model for the development of markets in other regions. With a sustainable architecture approach, it is hoped that this large market can become a sustainable economic hub, environmentally friendly, and inclusive for all layers of society.

#### **ABSTRAK BAHASA ARAB**

تهدف هذه الرسالة إلى تصميم سوق كبير في مدينة مالانغ باستخدام نهج العمارة المستدامة. تعتبر الأسواق الكبيرة محاور اقتصادية حيوية للحياة الاجتماعية والاقتصادية للمجتمعات الحضرية. ومع ذلك، فإن العديد من الأسواق الكبيرة تواجه لا يزال تحديات تتعلق بالاستدامة البيئية، بما في ذلك هدر الطاقة ومشاكل إدارة النفايات الأسواق الكبيرة تواجه لا يزال تحديات تتعلق بالاستدامة البيئية، بما في ذلك هدر الطاقة ومشاكل إدارة النفايات .

في هذا البحث، نقترح نهج العمارة المستدامة الذي يأخذ في الاعتبار الجوانب البيئية والاجتماعية والاقتصادية. يتضمن هذا النهج تصميم مبانٍ صديقة للبيئة، واستخدام مواد متجددة، واستغلال الطاقة المتجددة، وتنفيذ استراتيجيات فعالة لإدارة النفايات. بالإضافة إلى ذلك، ننظر أيضًا في الجوانب الاجتماعية من خلال توفير مساحات مفتوحة تكون ودية لكل من التجار والزوار، بالإضافة إلى تحسين إمكانية الوصول للأشخاص ذوي الحركة المحدودة

تتضمن طرق البحث المستخدمة استعراض الأدبيات، والمسوح الميدانية، وتحليل البيانات، والنمذجة المعمارية. من المتوقع أن تسهم نتائج هذا البحث بشكل إيجابي في تطوير الأسواق الكبيرة المستدامة في مدينة مالانغ وتكون نموذجًا لتطوير الأسواق في مناطق أخرى. من خلال نهج العمارة المستدامة، نأمل أن تصبح هذه السوق الكبيرة محوراً اقتصادياً مستدامًا، وصديقًا للبيئة، وشاملاً لجميع فئات المجتمع

### **DAFTAR ISI**

#### **HALAMAN** COVER Ш **LEMBAR PENGESAHAN PEMBIMBING** Ш **LEMBAR PENGESAHAN SIDANG TUGAS AKHIR** IV PERNYATAAN ORISINILITAS KARYA ٧ LEMBAR PERNYATAAN LAYAK CETAK VI **ABSTRAK BAHASA INDONESIA** VII **ABSTRAK BAHASA INGGRIS** VIII **ABSTRAK BAHASA ARAB** IX **KATA PENGANTAR** Χ **DAFTAR ISI BAB 1 PROFIL RANCANGAN** 1 Project Profile 2 Data Tapak **BAB 2 PROSES RANCANGAN** 3 Skema Proses Desain **BAB 3 KONSEP RANCANGAN** 4 Konsep Dasar 5-7 Konsep Ruang 8 Konsep Tapak Konsep Bentuk 10 Konsep Utilitas

Konsep Struktur

11

## **DAFTAR ISI**

#### HALAMAN

#### **BAB 4 HASIL RANCANGAN** 12 - 13 Hasil Rancangan Tapak 14 - 15 Hasil Rancangan Bentuk 16 - 19 Hasil Rancangan Ruang 20 - 26 Hasil Rancangan Utilitas 27 Hasil Rancangan Struktur **BAB 5 PENUTUP** 28 kesimpulan dan saran 29 - 31 **DAFTAR PUSTAKA** 32 **LAMPIRAN**



# PROFIL RANCANGAN

#### **PROJECT PROFILE**


Proyek merupakan merancang ulang Pasar Besar Kota Malang yang terletak di Jl. Pasar Besar, Sukoharjo, Kec. Klojen, Kota Malang, Jawa Timur.

Sebagai pasar terbesar dan berada di pusat Kota Malang, Pasar Besar Kota Malang memiliki kondisi yang masih kurang layak terutama kenyamanan dan keamanan. Mulai dari dimensi ruang yang terlalu sempit untuk sirkulasi pembeli, kurangnya bukaan sehingga cahaya dan udara yang masuk ke dalam bangunan sedikit, hingga kurangnya pengelolaan limbah dalam pasar sehingga membuat pasar kurang bersih dan beberapa area bau.

Dampak dari kurangnya cahaya dan udara yang masuk ke dalam pasar menyebabkan Pasar menggunakan listrik yang lebih banyak untuk pencahayaan dan penghawaan. Penggunaan listrik berlebih ini memicu terjadinya arus pendek listrik dan menyebabkan kebakaran. Bencana kebakaran dalam pasar sudah lima kali terjadi kebakaran dalam kurun waktu 20 tahun (tahun 2003, 2014, 2016, 2017, 2018. [2], [3]. Akibat dari bencana kebakaran, banyak fasilitas yang rusak serta banyak ruang yang tak terpakai dan ruang negatif. Adanya ruang negatif ini meningkatkan resiko terjadinya kriminalitas seperti pencurian, pembunuhan hingga kenakalan remaja[5], [6].

Dari kurangnya kenyamanan dan keamanan di pasar, menyebabkan kurangnya pengunjung yang datang ke Pasar Besar, yang mana hal ini dapat mempengaruhi kurangnya pemasukkan pasar.

\_\_\_\_\_\_

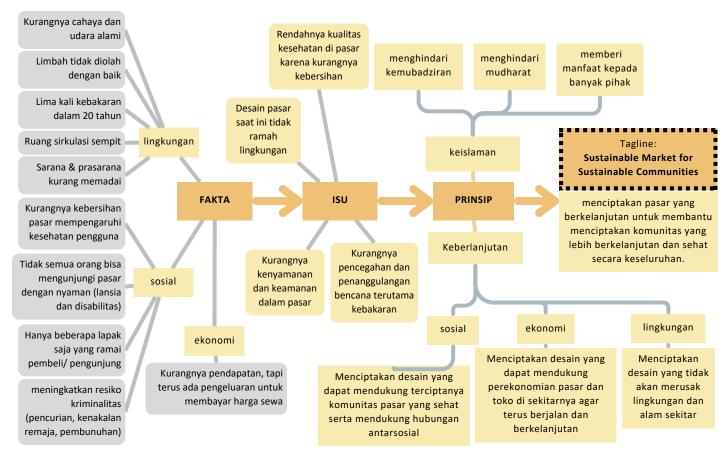

#### **KONDISI EKSISTING**



Eskalator rusak dijadikan tempat menaruh barang



Lantai becek akibat kebocoran atap



pada Sampah salah satu lorong pasar



yang berada di tengah ruang dan hanya berdinding berkumpul tirai



Ruang sholat lt.2 Lantai 3 yang tidak WC mushola lt.3 terpakai dan yang dijadikan tempat memiliki anak-anak remaja



hanva oleh ketinggian dinding 150 cm



Kondisi WC di Lorong lt.2 pasar yang retail kurang bersih dan beberapa barang jualan bagian rusak



antar yang dipersempit oleh

### **DATA TAPAK**

Jl. Pasar Besar, Sukoharjo, Kec. Klojen, Kota Malang, Jawa Timur

Luas lahan : 2.5Ha Keliling lahan : 715m Topografi landai

#### RTRW Kota Malang tahun 2011 - 2030

GSB : 4 - 20m KDB : 80 - 100 % KLB : 1 - 3,0 RTH : 20 %

TLB : 2 – 20 Lantai

#### **LEBAR JALAN:**


• Sebelah utara (Jl. Pasar Besar): 12m

 Sebelah timur dan barat (Jl. Sersan K.K.O. Harun dan Jl. Kopral K.K.O. Usman): 6m

• Sebelah selatan (Jl. Kyai Tamin): 12m

#### **VIEWS**



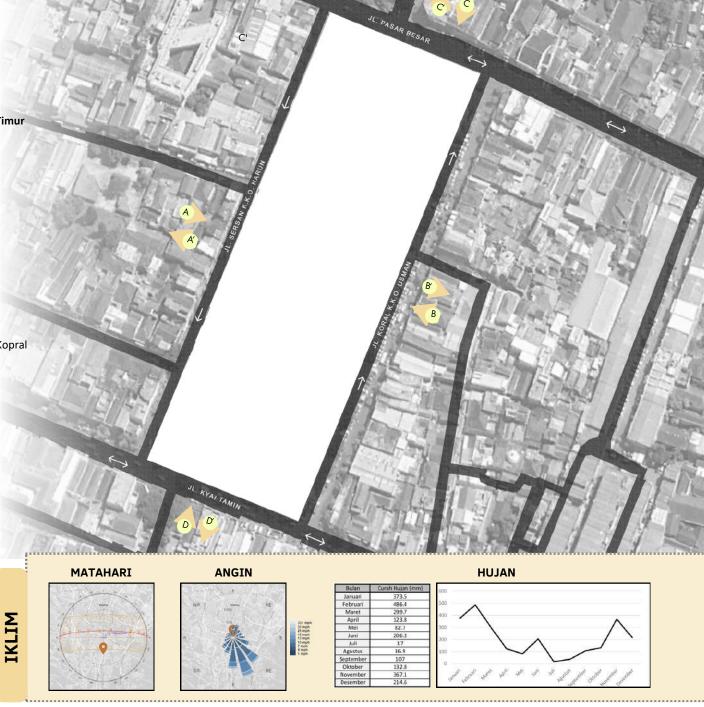



# PROSES RANCANGAN

#### **SKEMA PROSES DESAIN** analisis analisis analisis analisis struktur utilitas bentuk konsep Archdaily menganalisis mencari informasi bangunan yang di internet Menetapkan konsep telah terbangun Pasar di sekitar desain berdasarkan analisis melakukan survey evaluasi langsung bangunan peraturan pemerintah Gambar studi Data analisis analisis analisis analisis untuk arsitektural evaluasi preseden utilitas tapak struktur bentuk konsep Animasi DED mengumpulkan jurnal -> informasi studi Data literatur kawasan objek yang akan RUMUSAN KUMPULAN DESIGN didesain ANALISIS KONSEP DEVELOPMENT IDE DATA pendekatan yang akan digunakan Membandingkan fakta Menganalisis potensi, lapangan yang ada analisis analisis analisis analisis ...> kelebihan, kelemahan, «... dengan standar ideal struktur bentuk konsep utilitas kebutuhan objek bangunan sebagai acuan sebagai observasi standar bahan Mengumpulan isu dan desain inspirasi fakta Data internet kawasan studi literatur Keresahan saat Data studi berbelanja di pasar tapak berita preseden artikel



# KONSEP RANCANGAN



#### **TAGLINE**

Sustainable Market for Sustainable Communities

menciptakan pasar yang berkelanjutan untuk membantu menciptakan komunitas yang lebih berkelanjutan dan sehat secara keseluruhan.

#### **ISU DESAIN**

EKONOMI

LINGKUNGAN

- Rendahnya kualitas kesehatan di pasar karena kurangnya kebersihan dan pengolahan limbah yang buruk
- Kurangnya kenyamanan dan keamanan dalam pasar
- Pemborosan energi listrik karena kurangnya pencahayaan dan penghawaan alami
- Pemborosan uang untuk perbaikan pasar yang rusak akibat bencana kebakaran
- Desain yang lama merusak lingkungan seperti borosnya penggunaan listrik, kurangnya penanganan dan pencegahan bencana kebakaran, kurangnya bukaan untuk akses masuk penghawaan dan pencahayaan alami.

#### **PRINSIP DESAIN**

Menciptakan desain yang dapat SOSIAL mendukung terciptanya komunitas pasar yang sehat serta mendukung hubungan antarsosial Menciptakan desain yang dapat KONOMI mendukung perekonomian pasar dan toko di sekitarnya agar terus berjalan dan berkelanjutan LINGKUNGAN Menciptakan desain yang tidak akan merusak lingkungan dan alam sekitar Menciptakan desain yang menghindari kemubadziran, menghindari mudharat, memberi manfaat kepada banyak pihak

#### STRATEGI DESAIN

SOSIAL

**EKONOMI** 

LINGKUNGAN

KEISLAMAN

# Menggunakan material bangunan yang tidak menimbulkan penyakit Menyediakan ruang komunal

### Menggunakan material lokal dan mudah untuk disediakan Menyediakan bukaan yang cukun

#### Menyediakan bukaan yang cukup untuk masuknya cahaya dan udara alami agar tidak boros energi

#### Menyediakan bukaan yang cukup agar cahaya dan udara alami dapat masuk dengan leluasa


#### Tidak menciptakan bangunan yang gemuk agar cahaya matahari dapat masuk melalui bangunan

#### menyediakan sumber alternatif yang terbarukan (solar panel)

#### memanfaatkan ruang sebaik mungkin dan mencegah adanya ruang negatif menghindari ruang yang mubadzir

#### Memberi manfaat banyak pihak seperti tetap menyediakan parkir di sisi pasar untuk bangunan di sekitar Pasar Besar

# Kongep RUANG

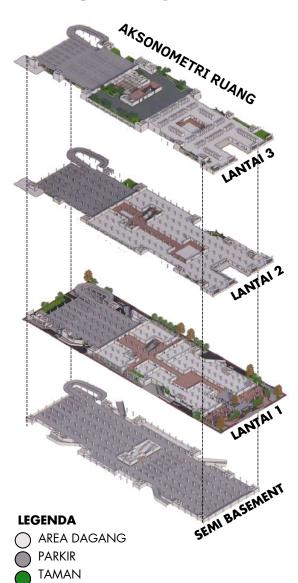

Untuk kenyamanan pengguna area dagang dipisah menjadi tiga zona berbeda (basah, kering, semi basah). Hal ini, bertujuan untuk memudahkan pengunjung mencari barang sesuai jenisnya serta memisahkan zona dagang yang sekiranya menimbulkan bau yang mengganggu dengan zona dagang lainnya.



#### **AREA PARKIR**

lokasi: semibasement, lantai 1-3 (area selatan) area open space yang dapat digunakan sebagai tempat berkumpul dan mengadakan acara



#### AREA PERDAGANGAN BASAH

Lokasi: lantai 1 jenis ruang: los

area yang menjual komoditas dagang basah (ikan, sayur, buah, dsb). Dapat menimbulkan bau yang mengganggu oleh karena itu dilokasikan di lantai yang berbeda dengan area dagang lainnya



#### AREA PERDAGANGAN KERING

lokasi: lantai 2

jenis ruang: toko/ kios

area yang menjual komoditas dagang kering (perabot, fashion, sembako, dsb).



#### AREA PERDAGANGAN SEMI BASAH

lokasi: lantai 3

jenis ruang: toko/ kios

area yang menjual kuliner, makanan, dan minuman. Diletakkan di area teratas untuk menjual vew sekaligus memudahkan jalannya asap dapur ke atas



#### AREA KOMUNAL

lokasi: lantai 1 - 3

Tidak hanya pada halaman pasar, area hijau juga dapat ditemukan pada sela-sela ruang di setiap lantai bangunan. Selain berfungsi sebagai penambah penghijauan, juga dimanfaatkan untuk ruang komunal



#### sosial

Menyediakan ruang yang mendukung keberlangsungan komunitas pasar melalui adanya ruang-ruang komunal

meningkatkan kenyamanan dari pengguna pasar melalui pemisahan zona dagang

Penyediaan area parkir yang banyak agar mencukupi untuk pengguna pasar sekaligus pertokoan yang ada di sekitar pasar besar

#### lingkungan

Dengan penambahan area hijau di setiap lantai pasar, dapat memberi manfaat seperti memperbaiki kualitas udara, isolator panas dari luar bangunan, pendingin alami, mengurangi kebisingan yang masuk ke bangunan

#### ekonomi

Ruang komunal yang digunakan sebagai daya tarik pelanggan, dapat meningkatkan pendapatan dan perekonomian pasar

#### keislaman

menghindari kemubadziran melalui menghindari munculnya ruang negatif dengan memanfaatkan lahan pasar sebaik mungkin

#### **DETAIL RUANG**

#### AREA PERDAGANGAN BASAH


Lokasi: lantai 1 jenis ruang: los komoditas dagang:

- daging (ikan, daging merah, daging ayam)
- sayur
- buah

Dapat menimbulkan bau yang mengganggu oleh karena itu dilokasikan di lantai yang berbeda dengan area dagang lainnya.



#### **LAYOUT SATU LOS**

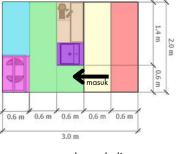


- area gerak pembeli area berdiri pembeli
- meja potong, timbangan,
- display depan
- wastafel area bergerak penjual
- display belakang
- peti es

#### AREA PERDAGANGAN SEMI **BASAH**

lokasi: lantai 3 jenis ruang: toko/ kios area yang menjual kuliner, makanan, dan minuman. Diletakkan di lantai teratas untuk menjual view dan memudahkan keluarnya asap masakan langsung ke atas.



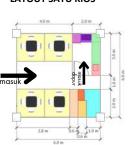

area berdiri pembeli

area berdiri penjual

#### AREA PERDAGANGAN KERING


lokasi: lantai 2

jenis ruang: toko/ kios

- Komoditas dagang:
- FASHION BAJU FASHION HIJAB
- FASHION SEPATU
- FASHION PERHIASAN/ **AKSESORIS**
- OPTIK
- WAREHOUSE
- ELEKTRONIK
- KAIN





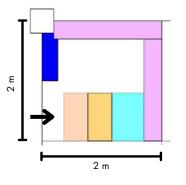

- area berdiri pembeli area berdiri penjual
- meja kasir rak display
- display jendela
- area gerak pengguna

# LOKASI AREA KOMUNAL SEMI BASEMENT **LEGENDA** AREA DAGANG **PARKIR** LOKASI TAMAN

#### AREA KOMUNAL + AREA HIJAU

lokasi: lantai 1 - 3

Tidak hanya pada halaman pasar, area hijau juga dapat ditemukan pada sela-sela ruang di setiap lantai bangunan. Penambah penghijauan ini dapat memberi manfaat dengan memperbaiki kualitas udara, isolator panas dari luar bangunan, mengurangi dampak UHI, pendingin alami.

Area hijau ini juga dimanfaatkan untuk ruang komunal dan area tempat duduk pengunjung apabila ingin beristirahat setelah lelah berkeliling pasar.













# Konsep TAPAK

#### PERSENTASE RTH DAN KDB

,......

RTH = 67.75%

10.731,92 m<sup>2</sup>

KDB = 59.86%

15.840 m<sup>2</sup>


#### **ENTRANCE**

Karena empat sisi bangunan berhadapan langsung dengan jalan maka terdapat empat jalan masuk.

- 1. Jalan masuk pejalan kaki:
- · Main Entrance: utara
- Side entrance: timur dan barat
- 2. Jalan masuk menuju parkir: timur dan barat
- 3. jalan masuk servis: selatan

#### DRAINASE

Sepanjang sisi bangunan drainase untuk menghindari menggenangnya air hujan di dalam semi basement

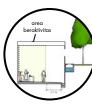

Sepanjang sisi tapak terdapat drainase di bawah trotoar



Celah area halaman yang tak terpakai dimanfaatkan untuk diberi penghijauan

**LEGENDA** 

entrance servis

entrance parkir

entrance pejalan kaki

#### **VEGETASI**

Menggunakan tanaman peneduh yang mudah perawatannya dan memiliki kemampuan untuk menyerap karbondioksida lebih tinggi dibanding pohon lainnya.



Desain Baru Pasar Besar Kota Malang dengan Pendekatan Arsitektur Berkelanjutan





TIMUR

area penghijauan

masuk utama

Taman dengan area terluas yang memiliki elevasi bertahap hingga memiliki elevasi yang sama dengan lantai satu bangunan berfungsi sebagai penanda pintu

Area yang digunakan untuk

dan supir ojek online.

kaki.

antar-jemput penumpang serta

area tunggu penumpang, supir

Area ini diletakkan bersebelahan

dengan area pintu masuk pejalan

penyediaan area

pedagang kaki

halaman pasar

lima di area

taman utara

#### PENERAPAN PRINSIP

#### sosial

penyediaan ruang untuk pedagang kaki lima di area halaman pasar agar dapat tetap berdagang

#### lingkungan

taman di halaman pasar selain berfungsi sebagai penghias juga sebagai pendingin alami, mengurangi kebisingan yang masuk ke bangunan, sebagai area peresapan serta meningkatkan kualitas udara

Pemilihan vegetasi pohon kersen dan trembesi di area pinggir jalan karena keefektivitasannya yang dapat menyerap CO2 diatas 95%

penggunaan perkerasan paving dan grassblock untuk memudahkan penyerapan air ke tanah

#### ekonomi

Ruang komunal yang digunakan sebagai daya tarik pelanggan dapat meningkatkan pendapatan dan perekonomian pasar

#### keislaman

memberi banyak manfaat kepada banyak pihak dengan menyediakan parkir di area pasar sebelah timur dan barat yang mana bisa digunakan oleh toko-toko tetangga di sebelah pasar

memberi banyak manfaat kepada banyak pihak dengan tetap menyediakan area pedagang kaki lima di area halaman pasar



#### PENERAPAN PRINSIP

#### sosial

untuk mendukung keberlangsungan sosial pengguna, taman di beberapa area pasar dapat dimanfaatkan sebagai ruang komunal

#### lingkungan

Mengurangi masuknya cahaya matahari dari arah barat dan timur dengan adanya secondary skin

Adanya vegetasi di area rooftop untuk mengurangi UHI, insulasi cahaya matahari, dan meningkatkan kualitas udara

penggunaan atap miring yang sesuai dengan iklim bercurah tinggi

banyaknya bukaan agar cahaya dan udara alami dapat masuk sehingga tidak bergantung dengan pendingin dan pencahayaan buatan

#### ekonomi

dapat menghemat energi dengan menggunakan material dan pemilihan warna bangunan yang dapat mengurangi masuknya panas ke dalam bangunan

#### keislaman

meminimalkan kemubadziran,
menghindari mudharat, dan
memberikan manfaat kepada
banyak pihak diimplementasikan
dengan efisiensi energi yang
digunakan dalam bangunan
dampak panas, dan dampak sosial
(penyediaan ruang-ruang komunal)

# Konsep BENTUK



#### **BENTUK FASAD**


Membawa kembali Pasar Besar jaman Belanda karena masuk ke dalam area cagar budaya dan ada upaya dari pemerintah untuk membangun Kota Malang sebagai Kota Wisata Heritage.

#### **GUBAHAN MODERN**

- Transparansi, kaca jendela dan bukaan yang besar
- · Penggunaan material modern
- Bentuk atap yang dibentuk lebih abstrak

#### **WARNA**

Belanda

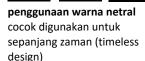


Dominan warna putih menghindari masuknya panas matahari ke dalam bangunan Atap merah - dinding putih Warna yang digunakan pada bangunan era kolonialisme

#### REFERENSI



Foto Pasar Besar tahun 1924

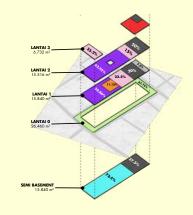

#### **KEBUTUHAN RUANG DAN REGULASI**

bangunan dipisah menjadi 6 bagian: 2/6 parkir, 1/6 simpul sirkulasi, 3/6 ruang dagang




**BENTUK DASAR** 

Penambahan area hijau di dalam bangunan yang dimanfaatkan sebagai ruang komunal (prinsip sosial)




AREA HIJAU DALAM BANGUNAN

Penambahan kanopi overstek dan penggunaan atap miring untuk menghadapi hujan.

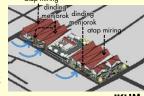

Dinding menjorok yang berfungsi untuk menangkap angin dari arah selatan

Penambahan area hijau di rooftop Penambahan taman di area depan dan samping pasar

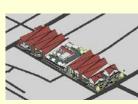

**VEGETASI DAN ROOFTOP** 

## Kongep UTILITAS

#### **PENERAPAN PRINSIP**

#### sosial

Peletakkan TPA yang jauh dari pusat aktivitas dapat mencegah ketidaknyamanan pengguna akibat polusi bau

Peletakkan genset yang jauh dari pusat aktivitas dapat mencegah ketidaknyamanan pengguna akibat polusi suara

Utilitas yang membutuhkan ruang luas untuk maintenance diletakkan dekat dengan area luar untuk memberi kemudahan staf pengelola pasar untuk melakukan perbaikan/ maintenance

#### lingkungan

Mendaur ulang air hujan untuk digunakan kembali


Penyediaan sarana TPA dan waste shaft untuk kemudahan dalam menjaga kebersihan lingkungan

#### ekonomi

Menghemat energi melalui banyaknya bukaan pada bangunan sehingga cahaya dan udara alami dapat masuk ke dalam bangunan

#### keislaman

Menghindari kemudharatan melalui pengelolaan limbah yang baik dan tertutup, menjauhkan letak utilitas yang menimbulkan polusi dari aktivitas utama.

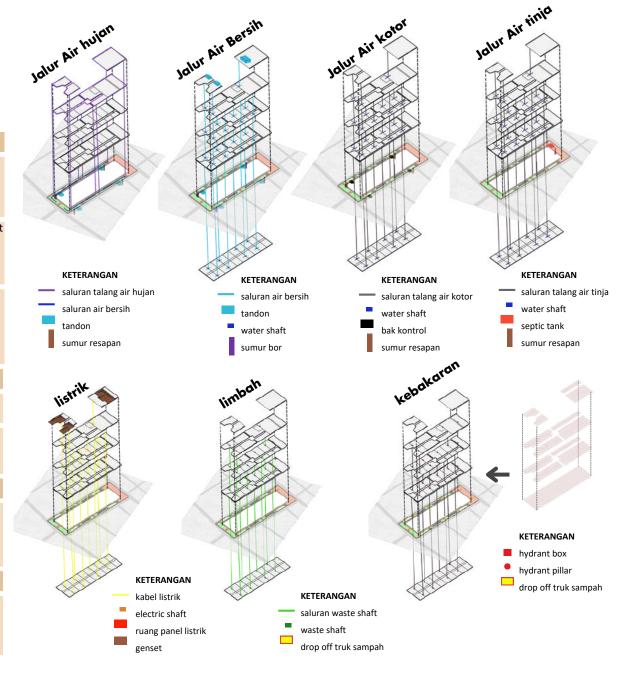

# Konsep STRUKTUR

#### **PENERAPAN PRINSIP**

#### sosial

Menggunakan borepile sebagai pondasi agar tidak menimbulkan getaran yang terlalu keras sehingga tidak mengganggu lingkungan sekitar.

#### lingkungan

Menggunakan dinding beton pracetak, atap multilayer dan penutup genteng tanah liat sebagai insulator panas dari luar ke dalam bangunan sehingga dapat menghemat energi untuk pendingin

Menggunakan lapisan waterproof untuk media tanam pada rooftop, mendukung pengadaan green roof

Penggunaan struktur yang memiliki ketahanan terhadap api:

beton pracetak, beton bertulang, baja ringan

#### ekonomi


Menggunakan material pracetak dapat menghemat material dan waktu proses pengerjaan

Menggunakan material atap yang ringan agar tidak memerlukan struktur yang besar

Menggunakan material yang tahan lama dari cuaca dan serangan rayap agar dapat menghemat biaya maintenance kerusakan struktur

#### keislaman

Menghindari kemudharatan melalui menggunakan jenis struktur dan material yang tepat sehingga menghindari kerusakan dan hal yang membahayakan pengguna

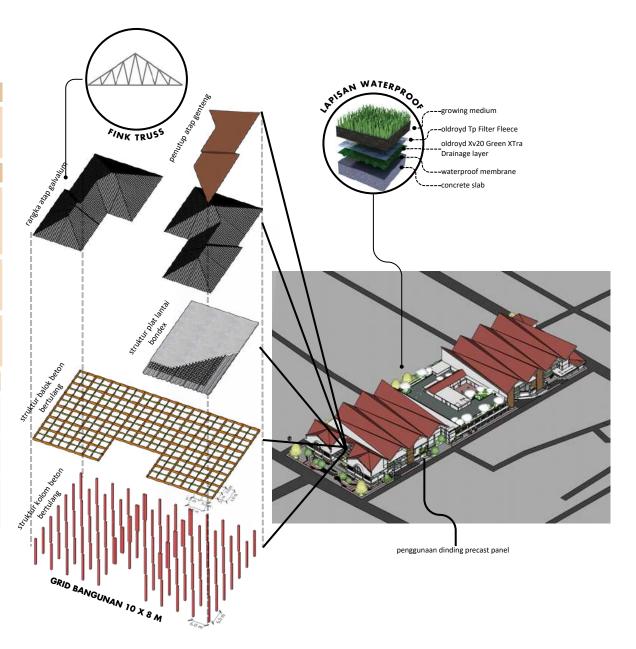



# HASIL RANCANGAN

#### SIRKULASI DAN ENTRANCE



# PINTU MASUK UTAMA







### PINTU MASUK

Karena empat sisi bangunan berhadapan langsung dengan jalan maka terdapat empat jalan masuk.

hasil rancangan TAPAK

Jalan masuk pejalan kaki:

- Main Entrance: utara
- Side entrance: timur dan barat

Jalan masuk menuju parkir:

- timur dan barat
- Jalan masuk servis:
- selatan

Pintu masuk utama terletak di sebelah utara, dan hanya dapat dilalui oleh pejalan kaki.

#### SIRKULASI VERTIKAL

Sirkulasi vertikal untuk
pengguna pejalan kaki terdapat
travelator, tangga utama, dan
tangga darurat
Sirkulasi vertikal untuk
kendaraan menggunakan ramp
dengan kemiringan 1/10





# hasil rancangan TAPAK

#### **TATA RUANG DAN MASSA**





#### **TAMAN UTARA**

Taman dengan area terluas yang memiliki elevasi bertahap hingga mencapai ketinggian yang sejajar dengan lantai pertama. Taman ini berfungsi sebagai penanda pintu masuk utama



#### **AREA PEDAGANG KAKI LIMA (PKL)**

Menyediakan area khusus PKL agar lebih tertib dan tidak berjualan di sembarang tempat. Diletakkan di dekat area pintu masuk utama pasar, sebagai area yang paling banyak dilalui pengunjung.



## AREA DROP OFF PENUMPANG UTARA

Terletak di area yang berdekatan dengan pintu masuk utama yang terletak di sebelah utara pasar



# AREA DROP OFF PENUMPANG BARAT/ TIMUR

Terletak di area yang berdekatan dengan pintu masuk samping yang terletak di sebelah barat dan timur pasar

# hasil rancangan BENTUK





Membawa kembali Pasar Besar jaman Belanda karena masuk ke dalam area cagar budaya dan ada upaya dari pemerintah untuk membangun Kota Malang sebagai Kota Wisata Heritage.

Fasad utama mengambil inspirasi dari dua menara yang ikonik pada Pasar Besar di jaman lampau.

#### **GUBAHAN MODERN**

- Transparansi, kaca jendela dan bukaan yang besar
- Penggunaan material modern
- Bentuk atap yang dibentuk lebih abstrak






#### **TAMPAK BELAKANG**



#### **TAMPAK KANAN**




#### **TAMPAK KIRI**

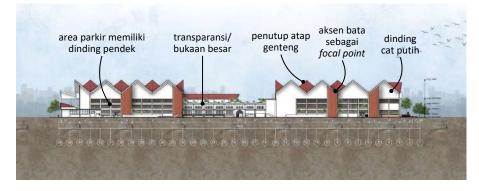



# hasil rancangan BENTUK

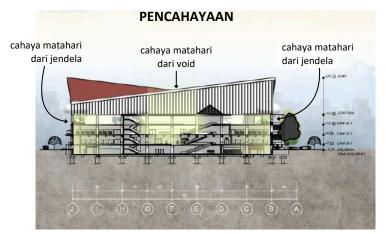

Membawa kembali Pasar Besar jaman Belanda karena masuk ke dalam area cagar budaya dan ada upaya dari pemerintah untuk membangun Kota Malang sebagai Kota Wisata Heritage.


Fasad utama mengambil inspirasi dari dua menara yang ikonik pada Pasar Besar di jaman lampau.

Dinding area perdagangan sebelah barat dan timur tidak terlalu besar bukaannya atau menggunakan jendela dengan kaca anti panas untuk mengurangi intensitas cahaya matahari yang masuk ke dalam bangunan.
Hal ini bertujuan mencegah suhu yang panas ke dalam bangunan





#### **PENGHAWAAN**

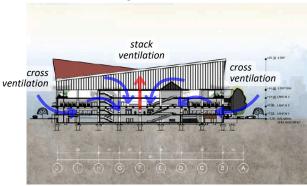

Bukaan yang ada pada bangunan memungkinkan terjadinya cross ventilation dan stack ventilation

aliran udara

hawa panas






Dinding yang menjorok keluar berfungsi untuk menangkap angin dari arah selatan

# hasil rancangan RUANG

### **SEMI BASEMENT**

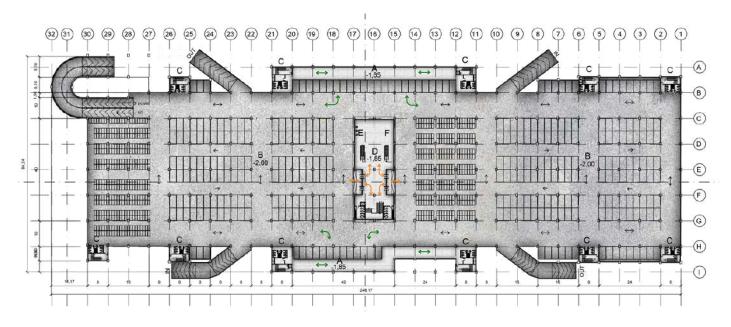

#### **PARKIR AREA**

kapasitas mobil: 252 kapasitas motor: 651

pengguna: penjual, pembeli, staf

Pintu masuk-keluar parkir dapat diakses melalui sisi barat dan timur pasar. Disediakan ramp menuju ruang parkir lantai 1-3

#### DROP OFF AREA

kapasitas mobil pengangkut: 36 Pengguna: pedagang pasar dan

pembeli


Terletak di sebelah barat dan timur. Terdapat: Masing-masing drop off area memiliki satu lift barang.

#### SIMPUL SIRKULASI

Penghubung antar ruang. Pada semibasement, area ini menjadi ruang parkir dan ruang dagang pasar.

- travelator, untuk sirkulasi vertikal pengguna troli
- · tangga utama
- WC

- A. DROP OFF BARANG
- B. PARKIR
- C. AREA SERVIS
- D. AREA TRAVELATOR
- E. ATM CENTER
- F. AREA TROLI
- → sirkulasi kendaraan
- → sirkulasi pengguna menuju ruang dagang
- → sirkulasi pengguna drop off barang

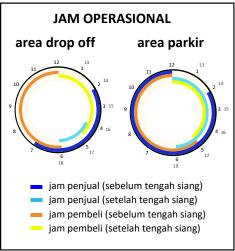



### **LANTAI 1**





Di tengah hiruk-pikuk pasar, terdapat lorong sirkulasi dan lobby yang luas, menjadi napas dalam di antara area perdagangan yang padat.

#### **AREA PARKIR**

Kapasitas mobil: 90 kapasitas motor: 238

#### AREA DAGANG BASAH

jumlah: 141 komoditas dan kapasitas:


#### -sayur/buah, jumlah: 240

- -sayur/buan, jumian: 240 -ayam, jumlah: 141
- -daging merah,
- jumlah: 81 -ikan, jumlah: 20

# AREA DAGANG KERING SEMBAKO

kapasitas: 98


Area ini menjual barang seperti biji-bijian, bahan makanan kemasan, dll. Diletakkan berdekatan dengan area dagang basah sayur dan buah karena barang yang dijual masih sama-sama bahan pangan.

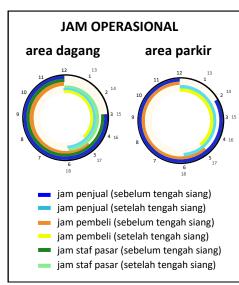

- A. DROP OFF PENUMPANG
- B. AREA KOMUNAL
- C. AREA SERVIS
- D. AREA TRAVELATOR
- E. AREA PERDAGANGAN KERING
  - E1. SEMBAKO/ REMPAH/
- MAKANAN RINGAN
- F. AREA PERDAGANGAN BASAH
  - F1. SAYUR
  - F2. BUAH
  - F3. DAGING AYAM
  - F4. DAGING MERAH
  - F5. DAGING IKAN
- G. AREA PENYEMBELIHAN AYAM
- H. AREA TPA
- I. AREA GENSET
- J. PANEL LISTRIK
- K. LOKET TIKET PARKIR
- L. TITIK KUMPUL
- M. AREA TROLI + POS UKUR
- N. AREA PEDAGANG KAKI LIMA
- O. PARKIR
- P. RUANG SHOLAT
- → sirkulasi kendaraan
- sirkulasi pembeli
- ← sirkulasi penjual

# hasil rancangan RUANG

### LANTAI 2

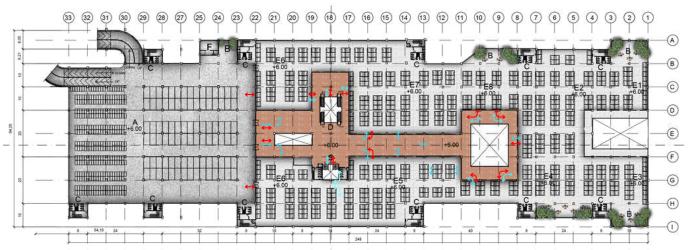





Di tengah hiruk-pikuk pasar, terdapat lorong sirkulasi dan lobby yang luas, menjadi napas dalam di antara area perdagangan yang padat. Selain itu terdapat area komunal yang dapat menjadi area istirahat apabila pengunjung lelah setelah mengelilingi pasar.


#### **AREA PARKIR**

Kapasitas mobil: 90 kapasitas motor: 238

# AREA DAGANG KERING kapasitas dan komoditas:

-Fashion, jumlah: 530 -Peralatan, jumlah: 297

-Perhiasan, jumlah: 20

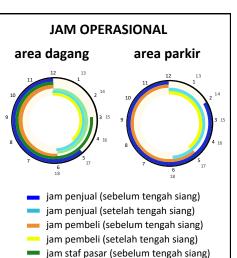


jam staf pasar (setelah tengah siang)

- A. PARKIR
- B. AREA KOMUNAL
- C. AREA SERVIS
- D. AREA TRAVELATOR
- E. AREA PERDAGANGAN KERING
- E1. FASHION BAJU
- E2. FASHION HIJAB
- E3. FASHION SEPATU
- E4. FASHION PERHIASAN/
- **AKSESORIS**
- E5. OPTIK
- **E6. WAREHOUSE**
- E7. ELEKTRONIK
- E8. KAIN
- F. RUANG SHOLAT
- sirkulasi pembeli
- sirkulasi penjual

# hasil rancangan RUANG

### LANTAI 3

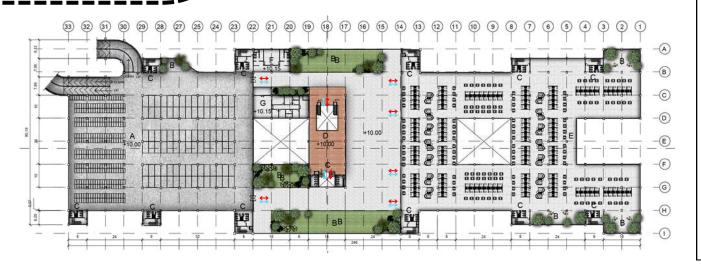







Area yang menjual kuliner, makanan, dan minuman.
Diletakkan di lantai teratas untuk menjual pemandangan dan memudahkan keluarnya asap masakan langsung ke atas/ keluar bangunan.

Di lantai teratas ini juga disediakan musholla utama dan juga kantor sebagai ruang bekerja untuk staf pengelola pasar

#### **AREA PARKIR**


Kapasitas mobil: 90 kapasitas motor: 238

MUSHOLLA kapasitas: 72

AREA DAGANG SEMI-BASAH

kapasitas: 286

- A. PARKIR
- B. AREA KOMUNAL
- C. AREA SERVIS
- D. AREA TRAVELATOR
- E. AREA PERDAGANGAN SEMI BASAH
- F. MUSHOLA
- G. KANTOR STAF PENGELOLA
- ⇔ sirkulasi kendaraan
- sirkulasi pembeli
- ← sirkulasi penjual

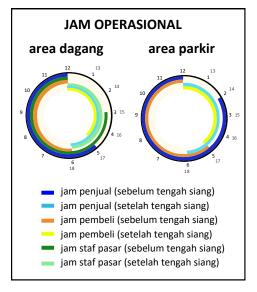

# hasil rancangan UTILITAS

limbah

### **LIMBAH**

#### ALUR SIRKULASI STAF KEBERSIHAN





sirkulasi staf kebersihanTPA

#### LIMBAH


- Sampah yang terkumpul dalam waste shaft dikumpulkan dan dibawa menuju TPA oleh staf kebersihan pasar.
- Sampah yang terkumpul di TPA diangkut menuju oleh truk sampah keluar.
- TPA diletakkan di area servis yang mudah dijangkau dari area luar bangunan untuk memudahkan pengangkutan sampah ke truk sampah, serta diletakkan jauh dari zona aktivitas utama agar bau yang ditimbulkan tidak mengganggu pengguna.
- Waste shaft diletakkan dalam area servis yang mana pipa saluran pembuangan sampah ini berakhir di lantai 1

#### KETERANGAN

- saluran waste shaft
- waste shaft
- drop off truk sampah

# hasil rancangan UTILITAS

### **LISTRIK**

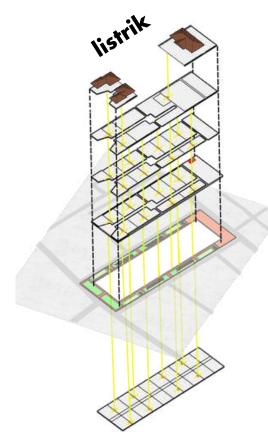


#### **KETERANGAN**

kabel listrik

electric shaft

ruang panel listrik

genset

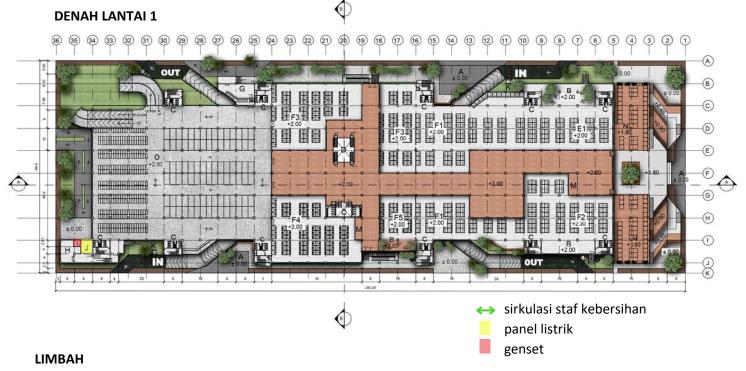


- Saluran listrik dialirkan di electric shaft dikumpulkan dan dibawa menuju TPA oleh staf kebersihan pasar.
- ruang genset dan panel listrik diletakkan di area servis yang mudah dijangkau dari area luar bangunan untuk memudahkan maintenance genset, serta jauh dari zona aktivitas utama agar suara yang ditimbulkan tidak mengganggu pengguna




#### **SKEMA INSTALASI LAMPU**

#### **DENAH SEMIBASEMENT**

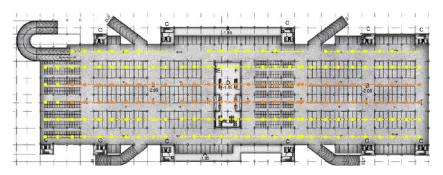

#### **DENAH LANTAI 2**

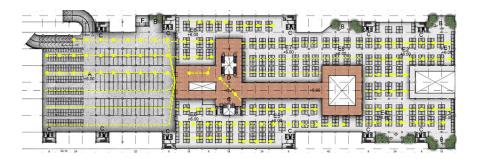

#### **DENAH LANTAI 1**



#### **DENAH LANTAI 3**



warna kuning melambangkan lampu yang memang digunakan saat suasana gelap (mendung, hujan, sebelum matahari terbit). Warna jingga melambangkan lampu yang dinyalakan terus-menerus.

# hazil rancangan UTILITAS

#### **KEBAKARAN**

sprinkle head diletakkan pada plafon setiap lantai setiap 3m sekali karena jarak sembur diameter 1 – 8 meter, tergantung tekanan air

hydrant box

diletakkan di area servis yang berdekatan dengan tangga darurat setiap 30 m sekali -berdasarkan jangkauan proteksi hydrant yang mencapai 1000 m2. Lalu, jangkauan semburan nozzle-nya mencapai 5 meter.

Terdapat 9 titik drop off truk pemadam yang diletakkan merata agar dapat meraih segala sisi bangunan saat melakukan pemadaman bencana kebakaran

hydrant pillar

diletakkan di dekat trotoar pejalan kaki -untuk memudahkan truk pemadam menggunakannya setiap 30 m sekali

#### Jalur evakuasi

berupa tangga darurat yang terletak di setiap area servis

#### KETERANGAN

hydrant box

hydrant pillar

drop off truk sampah

Kebakaran Pasar Besar masuk dalam **golongan C**,


karena kebakaran disebabkan instalasi listrik bertegangan.



Jenis pemadam penggunaan dry chemical, APAR, atau karbondioksida

#### **TITIK KUMPUL**

(CO2)

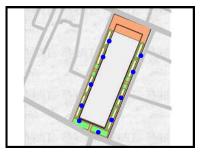

#### KETERANGAN


- o titik kumpul
- jarak minimum titik kumpul dari bangunan gedung adalah 20 meter untuk melindungi pengguna bangunan gedung dan pengunjung bangunan gedung dari keruntuhan atau bahaya lainnya
- tidak menghalangi kendaraan penanggulangan keadaan darurat, baik mobil pemadam kebakaran atau ambulans
- Beada di area terbuka

Luas area: Kapasitas:

# hasil rancangan UTILITAS

## KEBAKARAN JALUR EVAKUASI

#### alur evakuasi vertikal

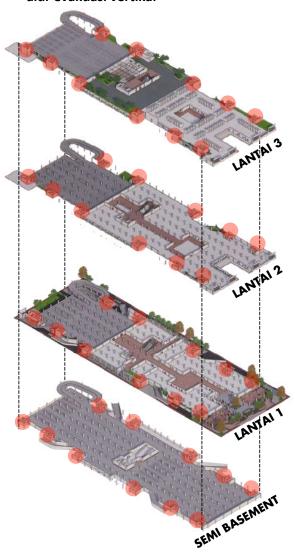

#### alur evakuasi horizontal




lokasi tangga darurat titik kumpul

#### **VISIBILITAS TANGGA DARURAT**

menyalanya lampu darurat sebagai ----penuntun arah menuju tangga darurat dan jalur evakuasi

Warna dinding tangga darurat diberi warna cat yang berbeda dan ...mencolok. Selain itu, setiap lantai memiliki kode warna yang berbeda untuk menunjukkan lokasi lantai.

# hazil rancangan UTILITAS

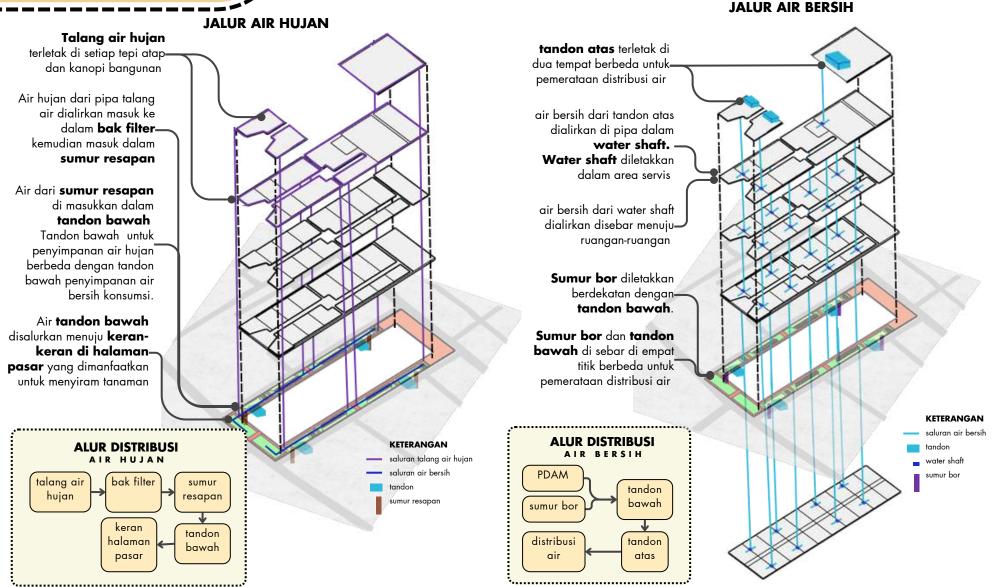

#### **JALUR AIR KOTOR**

#### air kotor dari pembuangan dialirkan di pipa dalam water shaft. **Water shaft** diletakkan dalam area servis air dari water shaft di -alirkan menuju **bak** kontrol air dari **bak kontrol** -akan dialirkan menuju sumur resapan Sumur resapan dan **bak kontrol** di sebar di empat titik berbeda untuk pemerataan distribusi air Air tandon bawah disalurkan menuju **keran**keran di halaman pasar yang dimanfaatkan untuk menyiram tanaman KETERANGAN saluran talang air kotor water shaft bak kontrol sumur resapan **ALUR DISTRIBUSI** AIR KOTOR

pembu-

angan air

tandon

bawah

keran

halaman


pasar

bak kontrol

sumur

resapan

#### **JALUR AIR TINJA**

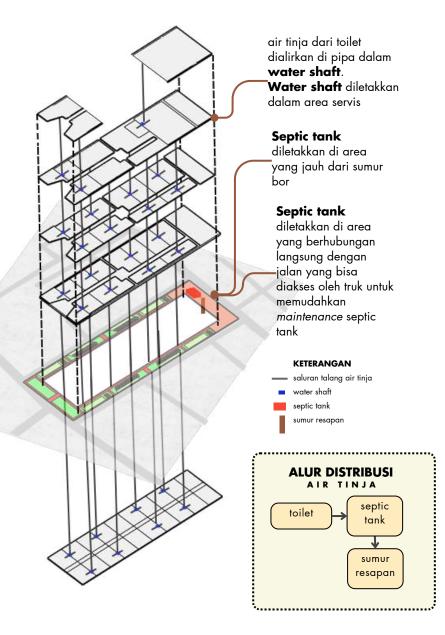

### hasil rancangan STRUKTUR

**Grid:** 10m x 8m

Atap: Bitumen

Rangka atap: galvalum

Plat lantai: bondex

Kolom:

lantai 3 85 cm x 65 cm lantai 2 90 cm x 70 cm lantai 1 95 cm x 75 cm lantai semibasement 100cm x 80cm

#### **Balok induk:**


(1/12 bentang) 85cm x 42.5cm 70cm x 35 cm

Balok anak:

(1/15 bentang) 70cm x 35cm

pomdasi bore pile

#### **MATERIAL DAN DIMENSI STRUKTUR**

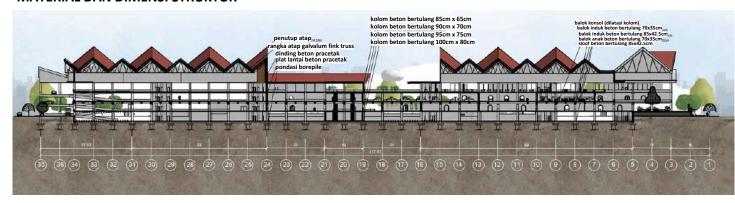



Untuk meningkatkan keamanan struktur, bangunan ini menerapkan dilatasi kolom. Jarak dilatasi kolom sekitar 32 - 40 m. Bangunan Pasar ini menggunakan sistem dilatasi kolom balok konsol. Dengan sistem ini jarak antar kolom dapat dipertahankan sama



# PENUTUP

#### **KESIMPULAN**

Pasar Besar Kota Malang saat ini masih jauh dari kata layak, terutama kenyamanan dan keamanan. Mulai dari dimensi ruang yang terlalu sempit untuk sirkulasi pembeli, kurangnya bukaan sehingga cahaya dan udara yang masuk ke dalam bangunan sedikit, kurangnya pengelolaan limbah dalam pasar sehingga membuat pasar kurang bersih dan beberapa area bau, masalah bencana kebakaran yang disebabkan dari borosnya penggunaan listrik. Pendekatan arsitektur berkelanjutan yang memiliki solusi lingkungan, sosial, dan ekonomi dapat mengatasi masalah-masalah yang terjadi dalam pasar besar.

terjadi dalam pasar besar. **SARAN** Permasalahan yang ada pada pasar besar harusnya dituntaskan dari akar permasalahannya. Mulai dari dengan menciptakan ruang perbelanjaan yang nyaman dan sehat untuk penjual dan pembeli yang ada di pasar, menciptakan bangunan yang hemat energi dengan memperbanyak bukaan, hingga menciptakan bangunan pasar yang mencegah terjadinya kembali masalah bencana kebakaran. Jika hanya sekedar memperbaiki agar bisa ditempati saja, tidak menutup kemungkinan permasalahan yang ada pada pasar, seperti masalah kebakaran, akan muncul kembali. Desain Baru Pasar Besar Kota Malang dengan Pendekatan Arsitektur Berkelanjutan 28



## **DAFTAR PUSTAKA**

- [1] Sri Wahyunik, "Pasar Besar Kota Malang Tiga Kali Terbakar, Tahun 2003 Api Lahap Matahari dan 11 Toko Artikel ini telah tayang di Surya.co.id dengan judul Pasar Besar Kota Malang Tiga Kali Terbakar, Tahun 2003 Api Lahap Matahari dan 11 Toko," Surya Malang, 26 Mei 2016.

  https://surabaya.tribunnews.com/2016/05/26/pasar-besar-kota-malang-tiga-kali-terbakar-tahun-2003-api-lahapmatahari-dan-11-toko (diakses 1 Maret 2023).
- [2] Sri Wahyunik, "Tiga Tahun Terakhir, Pasar Besar Kota Malang Sudah Terbakar Tiga Kali," Surya Malang, 20 Juli 2018. https://suryamalang.tribunnews.com/20 18/07/20/tiga-tahun-terakhir-pasarbesar-kota-malang-sudah-terbakar-tigakali (diakses 1 Maret 2023).
- [3] N. Ratri, "Korsleting Listrik, Pasar Besar Malang Terbakar Lagi," MalangTimes, 18 Oktober 2017. malangtimes.com/baca/21850/20171 018/161503/korsleting-listrik-pasarbesar-malang-terbakar-lagi (diakses 1 Maret 2023).

- [4] M. Luffi, PERATURAN MENTERI
  PERDAGANGAN REPUBLIK INDONESIA
  NOMOR 21 TAHUN 2021 Tentang
  Pedoman Pembangunan dan Pengelolaan
  Sarana Perdagangan. 2021, hlm. 54.
  Diakses: 9 Maret 2023. [Daring]. Tersedia
  pada:
  https://jdih.kemendag.go.id/pdf/Regulasi/2
  021/PERMENDAG%20NOMOR%2021%20
  TAHUN%202021.pdf
- [5] M. Aminudin, "Pengakuan Pelaku, Mutilasi Perempuan Pasar Besar Malang Gunakan Gunting Baca artikel detiknews, 'Pengakuan Pelaku, Mutilasi Perempuan Pasar Besar Malang Gunakan Gunting,'" detik dot com, 16 Mei 2019. https://news.detik.com/beritajawa-timur/d-4551320/pengakuan-pelakumutilasi-perempuan-pasar-besar-malanggunakan-gunting (diakses 1 Maret 2023). Uki, "Pemkot Malang Rencananya Bakal
- [6] Revitalisasi Pasar Besar," SurabayaPost.id, 5 Februari 2023. https://surabayapost.id/pemkot-malangrencananya-bakal-revitalisasi-pasar-besar/ (diakses 7 Maret 2023).

- [7] M. B. Edrees, "Konsep Arsitektur Islami Sebagai Solusi Dalam Perancangan Arsitektur," JIA, vol. 1, no. 1, hlm. 71428, 2010, doi: 10.18860/jia.v1i1.1712.
- [8] "AKURATNEWS: Berita akurat dan terpercaya di Indonesia | Part of Akurat Media Network." https://akuratnews.com/konstruksi-bangunanaman-dan-peran-sistem-islam/ (diakses 16 Maret 2023).
- [9] Uki, "Pemkot Malang Rencananya Bakal Revitalisasi Pasar Besar," SurabayaPost.id, 5 Februari 2023. https://surabayapost.id/pemkot-malangrencananya-bakal-revitalisasi-pasar-besar/ (diakses 7 Maret 2023).
- [10] G. Tanuwidjaja, "DESAIN ARSITEKTUR
  BERKELANJUTAN DI INDONESIA: HIJAU
  RUMAHKU HIJAU NEGERIKU,"
  dipresentasikan pada Seminar Workshop
  Lingkungan Hidup, Tema: Mensinergikan
  Kehidupan Mewujudkan Keberlanjutan,
  Universitas Kristen Petra, Surabaya 2011,
  Surabaya, Mei 2011. Diakses: 21 Maret
  2023. [Daring]. Tersedia pada:
  http://repository.petra.ac.id/15546/

- [11] A. W. Syakhrani dan M. R. Yudistira, "DASAR KEISLAMAN SEBAGAI AGAMA RAHMATAN LILALAMIN," MUSHAF JOURNAL: Jurnal Ilmu Al Quran dan Hadis, vol. 2, no. 3, hlm. 263, 2022.
- [12] "KONSEP SIRKULASI AREA BASAH DAN
  KERING PADA DESAIN PASAR UMUM |
  AGORA: Jurnal Penelitian dan Karya Ilmiah
  Arsitektur Usakti." https://ejournal.trisakti.ac.id/index.php/agora/article
  /view/7488 (diakses 28 Maret 2023).
  Soejono, PEDOMAN TEKNIS
- [13] PENYELENGGARAAN FASILITAS PARKIR. 1996, hlm. 36. Diakses: 12 Juni 2023. [Daring]. Tersedia pada: https://www.andalalindkijakarta.com/file/1 2\_272\_PEDOMAN\_TEKNIS\_FASILITAS\_PARK IR.pdf
- [14] Standar Nasionalisasi Indonesia Pasar Rakyat. 2015, hlm. 20. Diakses: 9 Maret 2023. [Daring]. Tersedia pada: https://bsn.go.id/uploads/download/skema \_pasar\_rakyat\_%E2%80%93\_pbsn\_7-2015\_1.pdf
- [15] T. A. Putranto, PERATURAN MENTERI KESEHATAN REPUBLIK INDONESIA NOMOR 17 TAHUN 2020 TENTANG PASAR SEHAT. 2020, hlm. 73. Diakses: 9 Maret 2023. [Daring]. Tersedia pada: https://peraturan.bpk.go.id/Home/Details/1 52560/permenkes-no-17-tahun-2020
- [16] E. Neufert, Data arsitek, Jilid 3. Diakses: 13 April 2023. [Daring]. Tersedia pada: https://fdokumen.com/document/dataarsitek-jilid-3.html

- [17] B. Hadimuljono, Peraturan Menteri Pekerjaan Umum dan Perumahan Rakyat tentang Persyaratan Kemudahan Bangunan Gedung. 2017, hlm. 36. Diakses: 12 Juni 2023. [Daring]. Tersedia pada: https://jdih.pu.go.id/detail-dokumen/2228/1#div\_cari\_detail
- [18] "Accessibility for the Disabled." https://www.un.org/esa/socdev/enable/de signm/index.html (diakses 13 Juni 2023).
- [19] "Leisuwash Leibao 360 Car Wash System |
  Leisuwash 360 Automatic car wash
  equipment touchless."
  https://carwashtouchless.com/product/leisu
  wash-leibao-360-automatic-vehicle-washsystem/ (diakses 21 April 2023).
- 20] "Sederet Usulan Pedagang agar Pasar Ikan Modern Muara Baru Lebih Cantik," kumparan. https://kumparan.com/kumparanbisnis/sede ret-usulan-pedagang-agar-pasar-ikan-modernmuara-baru-lebih-cantik-1548844228697815958 (diakses 16 Mei 2023).
- [21] "(12) Pinterest," Pinterest. https://id.pinterest.com/ (diakses 6 Juni 2023).
- [22] B. Hadimuljono, Peraturan Menteri Pekerjaan Umum dan Perumahan Rakyat TENTANG PERSYARATAN TEKNIS SISTEM PROTEKSI KEBAKARAN PADA BANGUNAN GEDUNG DAN LINGKUNGAN. 2008, hlm. 311. Diakses: 12 Juni 2023. [Daring]. Tersedia pada: https://jdih.pu.go.id/detail-dokumen/2228/1#div\_cari\_detail

- [23] "SNI 03-3989- 2000 Tata cara perencanaan dan pemasangan sistem springkler otomatik untuk pencegahan bahaya kebakaran pada bangunan gedung | Jefrihutagalung's Blog." https://jefrihutagalung.wordpress.com/tag/s ni-03-3989-2000-tata-cara-perencanaan-danpemasangan-sistem-springkler-otomatik-untukpencegahan-bahaya-kebakaran-padabangunan-gedung/ (diakses 19 Juni 2023).
- [24] A. Sudikno, "PELESTARIAN KORIDOR JALAN PASAR BESAR KOTA MALANG," vol. 4, hlm. 597–604, Jul 2015. MOSES HADUN, "RENCANA INDUK JARINGAN JALAN KOTA MALANG," 15:07:55 UTC. Diakses: 5 April 2023. [Daring]. Tersedia pada: https://www.slideshare.net/MOSESHADUN /rencana-induk-jaringan-jalan-kota-malang
- [25] "Guadalupe Market / Colectivo C733," ArchDaily, 15 Februari 2023. https://www.archdaily.com/996481/guada lupe-market-colectivo-c733 (diakses 25 April 2023).
- [26] "Pasar Oro-oro Dowo, Satu-satunya Pasar Ber-SNI Bayarnya Non Tunai - BSN - Badan Standardisasi Nasional - National Standardization Agency of Indonesia - Setting the Standard in Indonesia ISO SNI WTO."
- [27] https://bsn.go.id/main/berita/detail/10778 /pasar-oro-oro-dowo-satu-satunya-pasar-bersni-bayarnya-non-tunai (diakses 25 April 2023).

- [28] L. Baihaqy, "Belanja Asyik di Pasar Oro-Oro Dowo, Pasar Kolonial yang Jadi Pasar Modern," detikfood. https://food.detik.com/info-kuliner/d-5494549/belanja-asyik-di-pasar-oro-orodowo-pasar-kolonial-yang-jadi-pasar-modern (diakses 25 April 2023).
- [29] "Braga Municipal Market / APTO Architecture | ArchDaily." https://www.archdaily.com/994445/bragamunicipal-market-apto-architecture (diakses 16 Mei 2023).
- [30] "Atap Galvalum: Kelebihan, Kekurangan, Daftar Harga Terbaru," Rumah.com. https://www.rumah.com/panduanproperti/atap-galvalum-kian-populer-ini-7alasannya-17274 (diakses 16 Mei 2023).
- [31] "Pengertian, Jenis, dan Keunggulan Sandwich Panel. Terlengkap!" https://berita.99.co/sandwich-panel-dalamkonstruksi/ (diakses 16 Mei 2023).
- [32] "PD: 2D Sun-Path." https://drajmarsh.bitbucket.io/sunpath2d.ht ml (diakses 16 Mei 2023).
- [33] "Autodesk® FormIt®." https://app.formit.autodesk.com/ (diakses 16 Mei 2023).
- [34] "Badan Pusat Statistik." https://malangkota.bps.go.id/indicator/151 /508/1/jumlah-curah-hujan-di-kotamalang.html (diakses 16 Mei 2023).


- [35] "Membangun Rumah Tahan Gempa yang Aman dari Bencana, Ini Penjelasannya!," Rumah.com. https://www.rumah.com/panduanproperti/rumah-tahan-gempa-77723 (diakses 17 Mei 2023).
- [36] "9 Daftar Bahan Bangunan Tahan Api yang Layak untuk Dipilih." https://berita.99.co/bahan-bangunan-tahanapi/ (diakses 17 Mei 2023). N. K. Putri, "Kehidupan Pasar: Pameran Foto Hunting Pasar 2019," Nadia K. Putri, 20 November 2019. https://nadiakhadijah.com/kehidupan-dipasar/ (diakses 2 Juli 2023).
- [37] D. J. C. Karya, "Air Bersih," Perpustakaan Kementerian Pekerjaan Umum dan Perumahan Rakyat. Diakses: 14 November 2023. [Daring]. Tersedia pada: https://pu.go.id/pustaka/biblio/airbersih/61B4L



## **LAMPIRAN**



## **GAMBAR ARSITEKTUR**

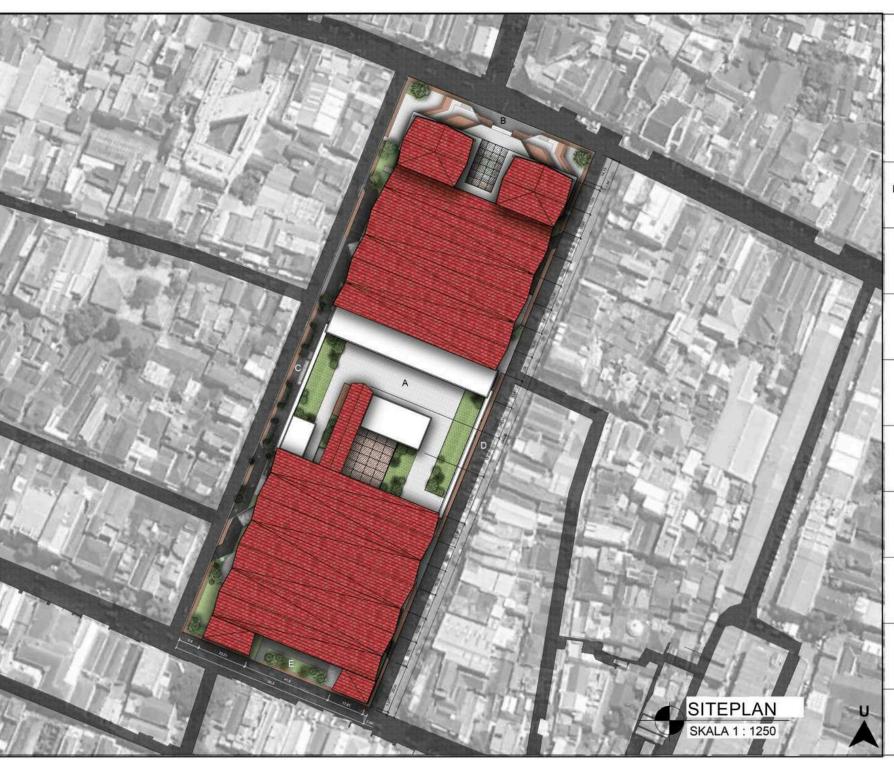



#### JUDUL PERANCANGAN

REDESAIN PASAR BESAR KOTA MALANG DENGAN PENDEKATAN ARSITEKTUR BERKELANJUTAN

#### **ALAMAT PERANCANGAN**

JL. PASAR BESAR, SUKOHARJO, KEC. KLOJEN, KOTA MALANG, JAWA TIMUR

#### NAMA

FAEYZA DANA AQILAH

NIM 200606110043

#### **DOSEN PEMBIMBING 1**

Dr. YULIA EKA PUTRIE, M.T

#### **DOSEN PEMBIMBING 2**

Ir. ARIEF RAKHMAN SETIONO, M.T

#### JUDUL GAMBAR

SITEPLAN

#### SKALA

1:1250

#### NO. GAMBAR

02





#### JUDUL PERANCANGAN

REDESAIN PASAR BESAR KOTA MALANG DENGAN PENDEKATAN ARSITEKTUR BERKELANJUTAN

#### **ALAMAT PERANCANGAN**

JL. PASAR BESAR, SUKOHARJO, KEC. KLOJEN, KOTA MALANG, JAWA TIMUR

#### NAMA

FAEYZA DANA AQILAH

NIM 200606110043

#### **DOSEN PEMBIMBING 1**

Dr. YULIA EKA PUTRIE, M.T

#### **DOSEN PEMBIMBING 2**

Ir. ARIEF RAKHMAN SETIONO, M.T

#### **JUDUL GAMBAR**


LAYOUT PLAN

#### **SKALA**

1:1250


#### NO. GAMBAR

02

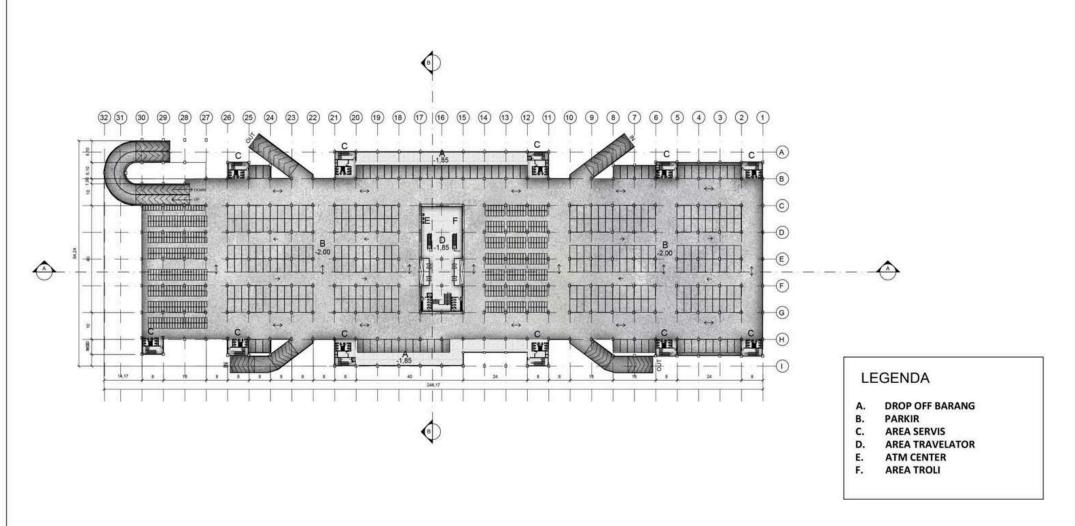



	JUDUL TUGAS AKHIR	NAMA MAHASISWA	JUDUL GA	MBAR	NO. LEMBAR:
ARSITEKTUR UIN MALANG	REDESAIN PASAR BESAR KOTA MALANG DENGAN PENDEKATAN ARSITEKTUR BERKELANJUTAN	FAEYZA DANA AQILAH 200606110043	DENAH SEM	IBASEMENT	03
PRODI TEKNIK ARSITEKTUR FAKULTAS SAINS DAN TEKNOLOGI UIN MAULANA MALIK IBRAHIM MALANG	ALAMAT PERANCANGAN  JL. PASAR BESAR, SUKOHARJO, KEC. KLOJEN, KOTA MALANG, JAWA TIMUR	DOSEN PEMBIMBING 1 Dr. YULIA EKA PUTRIE, M.T DOSEN PEMBIMBING 2 Ir. ARIEF RAKHMAN SETIONO, M.T	NO. GAMBAR	SKALA 1:1000	JUMLAH LEMBAR

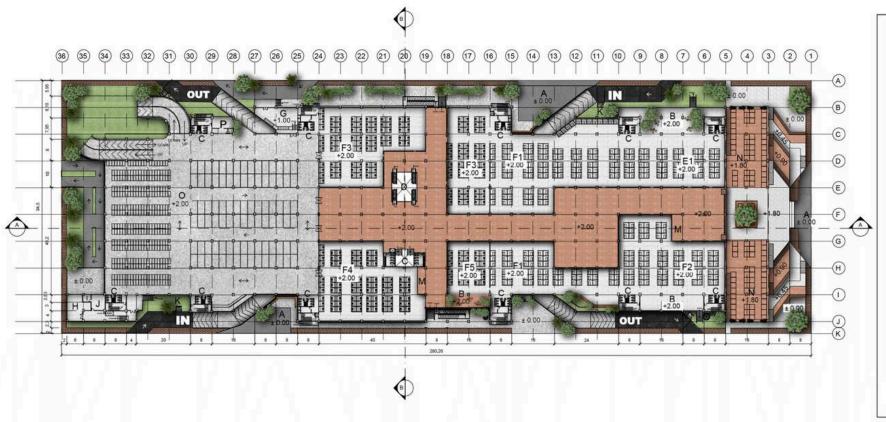

#### **LEGENDA**

- A. DROP OFF PENUMPANG
- B. AREA KOMUNAL
- C. AREA SERVIS
- D. AREA TRAVELATOR
- E. AREA PERDAGANGAN KERING E1. SEMBAKO/ REMPAH/
  - MAKANAN RINGAN AREA PERDAGANGAN
- BASAH
  - F1. SAYUR
  - F2. BUAH
  - F3. DAGING AYAM
  - F4. DAGING MERAH
  - F5. DAGING IKAN
- G. AREA PENYEMBELIHAN AYAM
- H. AREA TPA
- AREA GENSET
- J. PANEL LISTRIK
- K. LOKET TIKET PARKIR
- L. TITIK KUMPUL
- M. AREA TROLI + POS UKUR
- N. AREA PEDAGANG KAKI LIMA
- O. PARKIR
- P. R. SHOLAT






	JUDUL TUGAS AKHIR	NAMA MAHASISWA	JUDUL GA	MBAR	NO. LEMBAR:
ARSITEKTUR UIN MALANG	REDESAIN PASAR BESAR KOTA MALANG DENGAN PENDEKATAN ARSITEKTUR BERKELANJUTAN	FAEYZA DANA AQILAH 200606110043	DENAH L	ANTAI 1	04
PRODI TEKNIK ARSITEKTUR FAKULTAS SAINS DAN TEKNOLOGI UIN MAULANA MALIK IBRAHIM MALANG	ALAMAT PERANCANGAN  JL. PASAR BESAR, SUKOHARJO, KEC. KLOJEN, KOTA MALANG, JAWA TIMUR	DOSEN PEMBIMBING 1 Dr. YULIA EKA PUTRIE, M.T  DOSEN PEMBIMBING 2 Ir. ARIEF RAKHMAN SETIONO, M.T	NO. GAMBAR	SKALA 1:1000	JUMLAH LEMBAR:




	JUDUL TUGAS AKHIR	NAMA MAHASISWA	JUDUL G	AMBAR	NO. LEMBAR:
ARSITEKTUR UIN MALANG	REDESAIN PASAR BESAR KOTA MALANG DENGAN PENDEKATAN ARSITEKTUR BERKELANJUTAN	FAEYZA DANA AQILAH 200606110043	DENAH	LANTAI 2	05
PRODI TEKNIK ARSITEKTUR FAKULTAS SAINS DAN TEKNOLOGI UIN MAULANA MALIK IBRAHIM MALANG	ALAMAT PERANCANGAN  JL. PASAR BESAR, SUKOHARJO, KEC. KLOJEN, KOTA MALANG, JAWA TIMUR	DOSEN PEMBIMBING 1 Dr. YULIA EKA PUTRIE, M.T  DOSEN PEMBIMBING 2 Ir. ARIEF RAKHMAN SETIONO, M.T	NO. GAMBAR 05	SKALA 1:1000	JUMLAH LEMBAR:







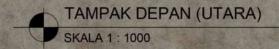



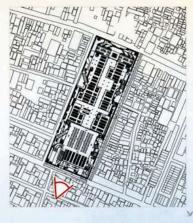

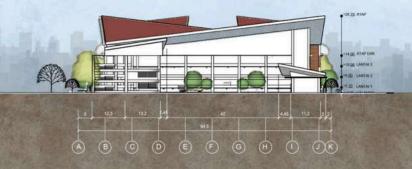

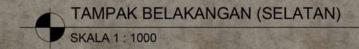

Air.	
ARSITEKTU	JR

REDESAIN PASAR BESAR KOTA MALANG DENGAN PENDEKATAN ARSITEKTUR BERKELANJUTAN

**ALAMAT PERANCANGAN** 

JL. PASAR BESAR, SUKOHARJO, KEC. KLOJEN,

KOTA MALANG, JAWA TIMUR

JUDUL TUGAS AKHIR

FAEYZA DANA AQILAH 200606110043

NAMA MAHASISWA

TAMPAK DEPAN DAN BELAKANG


JUDUL GAMBAR

DOSEN PEMBIMBING 1 Dr. YULIA EKA PUTRIE, M.T

DOSEN PEMBIMBING 2
Ir. ARIEF RAKHMAN SETIONO, M.T


NO. GAMBAR

SKALA 1:1000 NO. LEMBAR:

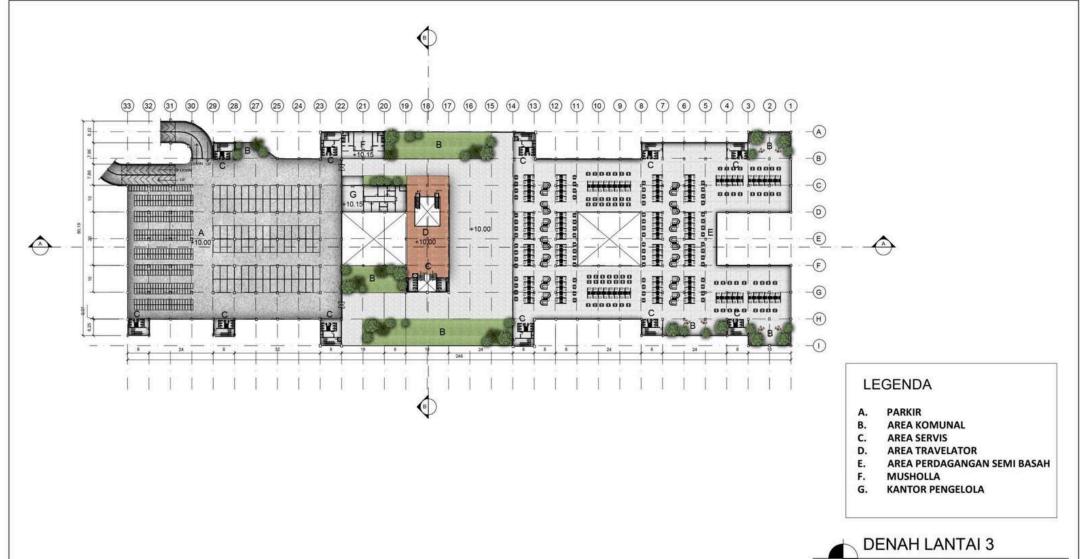




	JUDUL TUGAS AKHIR	NAMA MAHASISWA	JUDUL GA	AMBAR	NO. LEMBAR:
ARSITEKTUR UIN MALANG	REDESAIN PASAR BESAR KOTA MALANG DENGAN PENDEKATAN ARSITEKTUR BERKELANJUTAN	FAEYZA DANA AQILAH 200606110043	DENAH I	LANTAI 3	06
PRODI TEKNIK ARSITEKTUR FAKULTAS SAINS DAN TEKNOLOGI UIN MAULANA MALIK IBRAHIM MALANG	ALAMAT PERANCANGAN  JL. PASAR BESAR, SUKOHARJO, KEC. KLOJEN, KOTA MALANG, JAWA TIMUR	DOSEN PEMBIMBING 1 Dr. YULIA EKA PUTRIE, M.T DOSEN PEMBIMBING 2 Ir. ARIEF RAKHMAN SETIONO, M.T	NO. GAMBAR 06	SKALA 1:1000	JUMLAH LEMBAR:

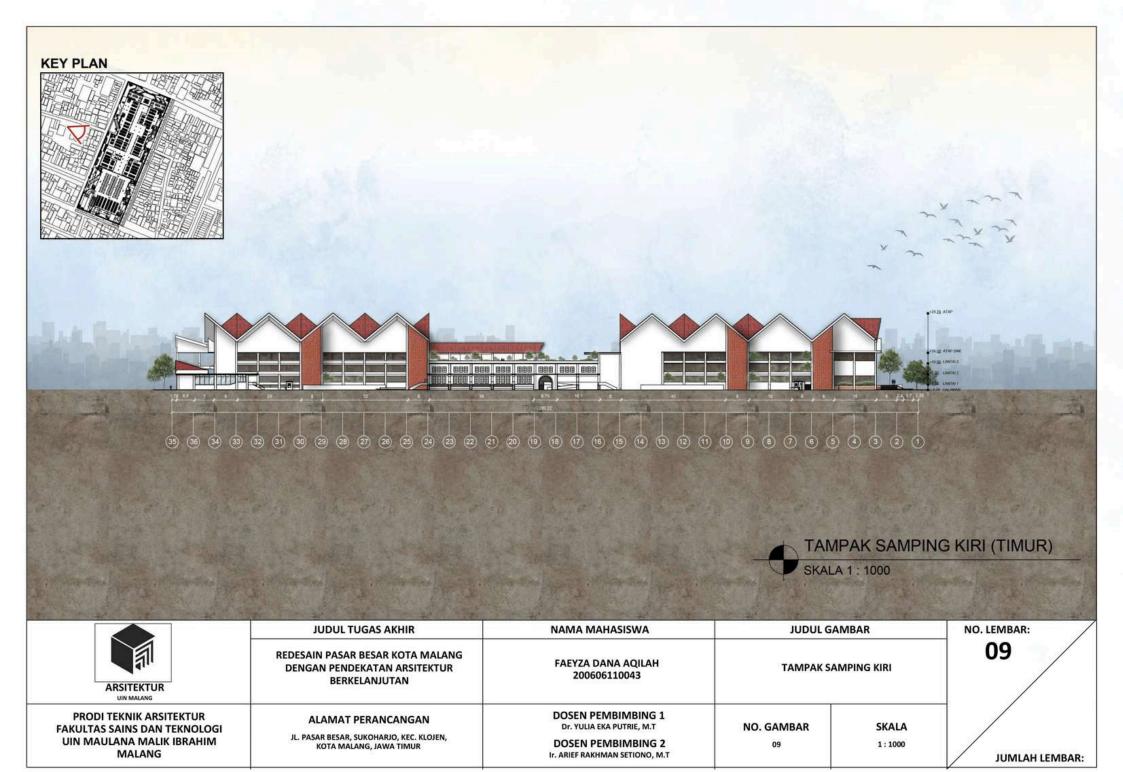

# KEY PLAN TAMPAK SAMPING KANAN (BARAT) SKALA 1: 1000

	JUDUL TUGAS AKHIR	NAMA MAHASISWA	JUDUL GA	MBAR	NO. LEMBAR:
ARSITEKTUR UIN MALANG	REDESAIN PASAR BESAR KOTA MALANG DENGAN PENDEKATAN ARSITEKTUR BERKELANJUTAN	FAEYZA DANA AQILAH 200606110043	TAMPAK SAM	PING KANAN	08
PRODI TEKNIK ARSITEKTUR FAKULTAS SAINS DAN TEKNOLOGI UIN MAULANA MALIK IBRAHIM MALANG	ALAMAT PERANCANGAN  JL. PASAR BESAR, SUKOHARJO, KEC. KLOJEN, KOTA MALANG, JAWA TIMUR	DOSEN PEMBIMBING 1 Dr. YULIA EKA PUTRIE, M.T  DOSEN PEMBIMBING 2 Ir. ARIEF RAKHMAN SETIONO, M.T	NO. GAMBAR	SKALA 1:1000	JUMLAH LEMBAR:

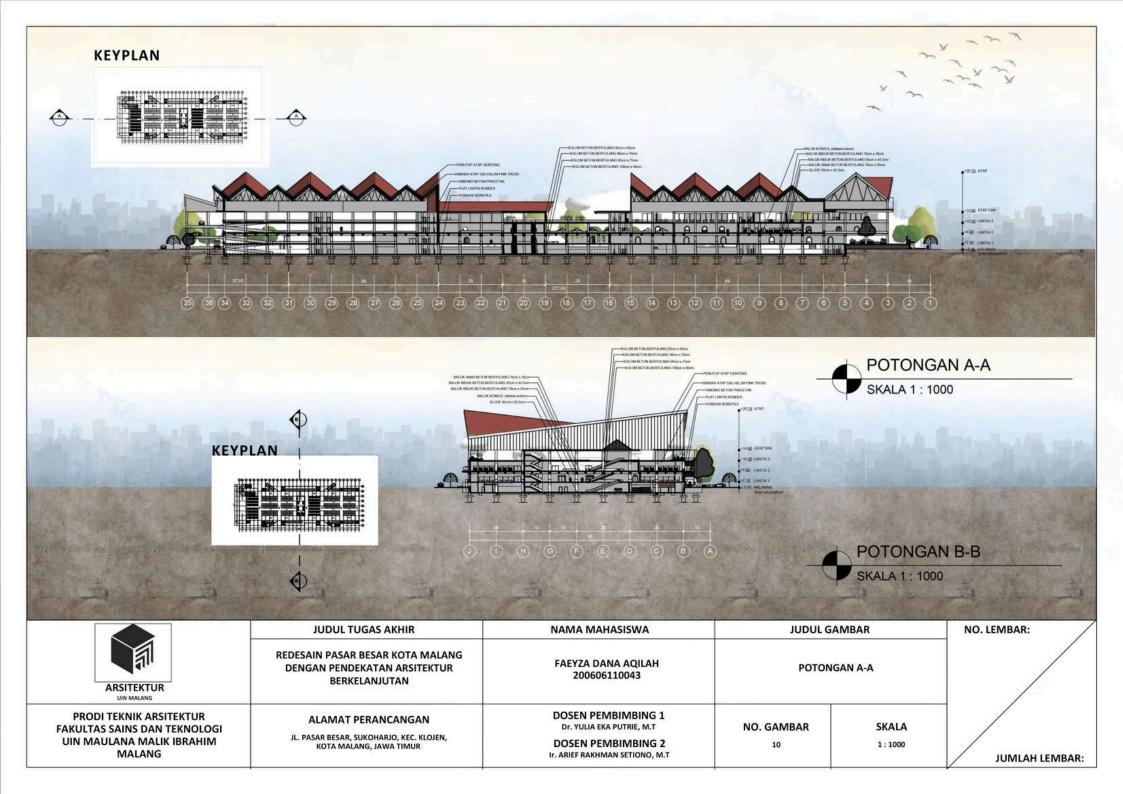





REDESAIN PASAR BESAR KOTA MALANG DENGAN PENDEKATAN ARSITEKTUR **BERKELANJUTAN** 

ALAMAT PERANCANGAN JL. PASAR BESAR, SUKOHARJO, KEC. KLOJEN, KOTA MALANG, JAWA TIMUR FAEYZA DANA AQILAH 200606110043

**DOSEN PEMBIMBING 1** 

Dr. YULIA EKA PUTRIE, M.T **DOSEN PEMBIMBING 2** Ir. ARIEF RAKHMAN SETIONO, M.T PERSPEKTIF EKSTERIOR

NO. GAMBAR

**SKALA** 



Tall
ARSITEKTUR
UIN MALANG

REDESAIN PASAR BESAR KOTA MALANG DENGAN PENDEKATAN ARSITEKTUR BERKELANJUTAN

ALAMAT PERANCANGAN JL. PASAR BESAR, SUKOHARIO, KEC. KLOJEN, KOTA MALANG, JAWA TIMUR FAEYZA DANA AQILAH 200606110043

**DOSEN PEMBIMBING 2** 

Ir. ARIEF RAKHMAN SETIONO, M.T

PERSPEKTIF EKSTERIOR

DOSEN PEMBIMBING 1
Dr. YULIA EKA PUTRIE, M.T

NO. GAMBAR

**SKALA** 

. . . .



A R S I T E K T U R

DEDECA IN DACAB DECAR WOTA A441 4110
REDESAIN PASAR BESAR KOTA MALANG
DENGAN PENDEKATAN ARSITEKTUR
BERKELANJUTAN

ALAMAT PERANCANGAN JL. PASAR BESAR, SUKOHARJO, KEC. KLOJEN, KOTA MALANG, JAWA TIMUR

F	AEYZA DANA AQILAH
	200606110043

DOSEN PEMBIMBING 1 Dr. YULIA EKA PUTRIE, M.T **DOSEN PEMBIMBING 2** 

Ir. ARIEF RAKHMAN SETIONO, M.T

PERSPEKTIF EKSTERIOR

NO. GAMBAR

**SKALA** 





REDESAIN PASAR BESAR KOTA MALANG **DENGAN PENDEKATAN ARSITEKTUR BERKELANJUTAN** 

ALAMAT PERANCANGAN JL. PASAR BESAR, SUKOHARJO, KEC. KLOJEN, KOTA MALANG, JAWA TIMUR

FAEYZA DANA AQILAH 200606110043

**DOSEN PEMBIMBING 1** Dr. YULIA EKA PUTRIE, M.T **DOSEN PEMBIMBING 2** 

Ir. ARIEF RAKHMAN SETIONO, M.T.

PERSPEKTIF EKSTERIOR

NO. GAMBAR

**SKALA** 





REDESAIN PASAR BESAR KOTA MALANG
DENGAN PENDEKATAN ARSITEKTUR
BERKELANJUTAN

ALAMAT PERANCANGAN JL. PASAR BESAR, SUKOHARJO, KEC. KLOJEN, KOTA MALANG, JAWA TIMUR

FAEYZA DANA AQILAH
200606110043

**DOSEN PEMBIMBING 1** Dr. YULIA EKA PUTRIE, M.T **DOSEN PEMBIMBING 2** 

Ir. ARIEF RAKHMAN SETIONO, M.T

NO. GAMBAR

**SKALA** 

PERSPEKTIF INTERIOR





REDESAIN PASAR BESAR KOTA MALANG
DENGAN PENDEKATAN ARSITEKTUR
BERKELANJUTAN

ALAMAT PERANCANGAN
JL. PASAR BESAR, SUKOHARJO, KEC. KLOJEN,
KOTA MALANG, JAWA TIMUR

#### FAEYZA DANA AQILAH 200606110043

DOSEN PEMBIMBING 1 Dr. YULIA EKA PUTRIE, M.T DOSEN PEMBIMBING 2

Ir. ARIEF RAKHMAN SETIONO, M.T

#### PERSPEKTIF INTERIOR

NO. GAMBAR SKALA





REDESAIN PASAR BESAR KOTA MALANG DENGAN PENDEKATAN ARSITEKTUR BERKELANJUTAN

ALAMAT PERANCANGAN

JL. PASAR BESAR, SUKOHARJO, KEC. KLOJEN, KOTA MALANG, JAWA TIMUR FAEYZA DANA AQILAH 200606110043 PERSPEKTIF INTERIOR

DOSEN PEMBIMBING 1 Dr. YULIA EKA PUTRIE, M.T

DOSEN PEMBIMBING 2
Ir. ARIEF RAKHMAN SETIONO, M.T

NO. GAMBAR

SKALA



ARSITEKTUR

REDESAIN PASAR BESAR KOTA MALANG
DENGAN PENDEKATAN ARSITEKTUR
BERKELANJUTAN

ALAMAT PERANCANGAN JL. PASAR BESAR, SUKOHARJO, KEC. KLOJEN, KOTA MALANG, JAWA TIMUR

FAEYZA DANA AQILAH
200606110043

DOSEN PEMBIMBING 1 Dr. YULIA EKA PUTRIE, M.T **DOSEN PEMBIMBING 2** 

Ir. ARIEF RAKHMAN SETIONO, M.T

PERSPEKTIF INTERIOR

NO. GAMBAR

**SKALA** 





REDESAIN PASAR BESAR KOTA MALANG
DENGAN PENDEKATAN ARSITEKTUR
BERKELANJUTAN

ALAMAT PERANCANGAN JL. PASAR BESAR, SUKOHARJO, KEC. KLOJEN, KOTA MALANG, JAWA TIMUR

### FAEYZA DANA AQILAH 200606110043

**DOSEN PEMBIMBING 1** Dr. YULIA EKA PUTRIE, M.T **DOSEN PEMBIMBING 2** 

Ir. ARIEF RAKHMAN SETIONO, M.T

PERSPEKTIF INTERIOR

NO. GAMBAR

**SKALA** 

#### LOKASI







#### **AREA KOMUNAL**

area hijau juga dapat ditemukan pada sela-sela ruang di setiap lantai bangunan. Penambah penghijauan ini dapat memberi manfaat dengan memperbaiki kualitas udara, isolator panas dari luar bangunan, mengurangi dampak UHI, pendingin alami.

Area hijau ini juga dimanfaatkan untuk ruang komunal dan area tempat duduk pengunjung apabila ingin beristirahat setelah lelah berkeliling pasar.













Jenis tumbuhan untuk di bangunan area lantai satu ke atas adalah yang berukuran sedang, mampu bertahan di segala cuaca, perawatan yang mudah serta akarnya tidak menghujam ke bawah dan tidak terlalu menjalar.

#### Tanaman perdu:

Menggunakan tumbuhan yang mudah ditemukan dan bisa tumbuh di iklim yang cocok dengan Kota Malang:

- armeria
- timi/thymus
- dsb

	JUDUL TUGAS AKHIR	NAMA MAHASISWA	JUDUL G	AMBAR	NO. LEMBAR:	
ARSITEKTUR UIN MALANG	REDESAIN PASAR BESAR KOTA MALANG DENGAN PENDEKATAN ARSITEKTUR BERKELANJUTAN	FAEYZA DANA AQILAH 200606110043	DETAIL LANSEKAP			
PRODI TEKNIK ARSITEKTUR FAKULTAS SAINS DAN TEKNOLOGI UIN MAULANA MALIK IBRAHIM MALANG	ALAMAT PERANCANGAN JL. PASAR BESAR, SUKOHARIO, KEC. KLOJEN, KOTA MALANG, JAWA TIMUR	DOSEN PEMBIMBING 1 Dr. YULIA EKA PUTRIE, M.T DOSEN PEMBIMBING 2 Ir. ARIEF RAKHMAN SETIONO, M.T	NO. GAMBAR	SKALA	JUMLAH LEMBAR:	Ì

# **LOKASI DIMENSI**

(7)

0

#### **TAMAN BERTINGKAT**

Taman dengan area terluas yang memiliki elevasi bertahap hingga memiliki elevasi yang sama dengan lantai satu bangunan berfungsi sebagai penanda pintu masuk utama



#### **VEGETASI**

Menggunakan tanaman peneduh yang mudah perawatannya dan memiliki kemampuan untuk menyerap karbondioksida lebih tinggi dibanding pohon lainnya.













LANTAI 3

	JUDUL TUGAS AKHIR	NAMA MAHASISWA	JUDUL GAMBAR		NO. LEMBAR:
ARSITEKTUR UIN MALANG	REDESAIN PASAR BESAR KOTA MALANG DENGAN PENDEKATAN ARSITEKTUR BERKELANJUTAN  FAEYZA DANA AQILAH 200606110043  DETAIL LANSEKA		ANSEKAP		
PRODI TEKNIK ARSITEKTUR FAKULTAS SAINS DAN TEKNOLOGI UIN MAULANA MALIK IBRAHIM MALANG	ALAMAT PERANCANGAN  JL. PASAR BESAR, SUKOHARJO, KEC. KLOJEN, KOTA MALANG, JAWA TIMUR	DOSEN PEMBIMBING 1 Dr. YULIA EKA PUTRIE, M.T DOSEN PEMBIMBING 2 Ir. ARIEF RAKHMAN SETIONO, M.T	NO. GAMBAR	SKALA	JUMLAH LEMBAR:

#### **LOKASI**







#### **GREEN ROOFTOP**

Adanya garden rooftop untuk menambah penghijauan, penghias dan mengurangi masuknya panas dalam bangunan

Jenis tumbuhan untuk di bangunan area lantai satu ke atas adalah yang berukuran sedang, mampu bertahan di segala cuaca, perawatan yang mudah serta akarnya tidak menghujam ke bawah dan tidak terlalu menjalar.

#### Tanaman perdu:

Menggunakan tumbuhan yang mudah ditemukan dan bisa tumbuh di iklim yang cocok dengan Kota Malang:

- armeria
- timi/ thymus
- dsb



	JUDUL TUGAS AKHIR	NAMA MAHASISWA	JUDUL GAMBAR		NO. LEMBAR:
ARSITEKTUR UIN MALANG	REDESAIN PASAR BESAR KOTA MALANG DENGAN PENDEKATAN ARSITEKTUR BERKELANJUTAN	FAEYZA DANA AQILAH 200606110043	DETAIL LANSEKAP		
PRODI TEKNIK ARSITEKTUR FAKULTAS SAINS DAN TEKNOLOGI UIN MAULANA MALIK IBRAHIM MALANG	ALAMAT PERANCANGAN JL. PASAR BESAR, SUKOHARJO, KEC. KLOJEN, KOTA MALANG, JAWA TIMUR	DOSEN PEMBIMBING 1 Dr. YULIA EKA PUTRIE, M.T DOSEN PEMBIMBING 2 Ir. ARIEF RAKHMAN SETIONO, M.T	NO. GAMBAR	SKALA	JUMLAH LEMBAR:


# LOKASI




# area perdagangan basah

Lokasi: lantai 1 jenis ruang: los

area yang menjual komoditas dagang basah (ikan, sayur, buah, dsb). Dapat menimbulkan bau yang mengganggu oleh karena itu dilokasikan di lantai yang berbeda dengan area dagang lainnya

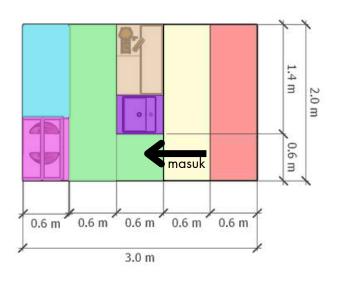


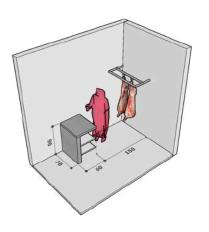



	JUDUL TUGAS AKHIR	NAMA MAHASISWA	JUDUL G	AMBAR	NO. LEMBAR:
ARSITEKTUR UIN MALANG	REDESAIN PASAR BESAR KOTA MALANG DENGAN PENDEKATAN ARSITEKTUR BERKELANJUTAN	FAEYZA DANA AQILAH 200606110043	DETAIL ARSITEKTUR		
PRODI TEKNIK ARSITEKTUR FAKULTAS SAINS DAN TEKNOLOGI UIN MAULANA MALIK IBRAHIM MALANG	ALAMAT PERANCANGAN JL. PASAR BESAR, SUKOHARIO, KEC. KLOJEN, KOTA MALANG, JAWA TIMUR	DOSEN PEMBIMBING 1 Dr. YULIA EKA PUTRIE, M.T DOSEN PEMBIMBING 2 Ir. ARIEF RAKHMAN SETIONO, M.T	NO. GAMBAR	SKALA	JUMLAH LEMBAR:

# **LOKASI**

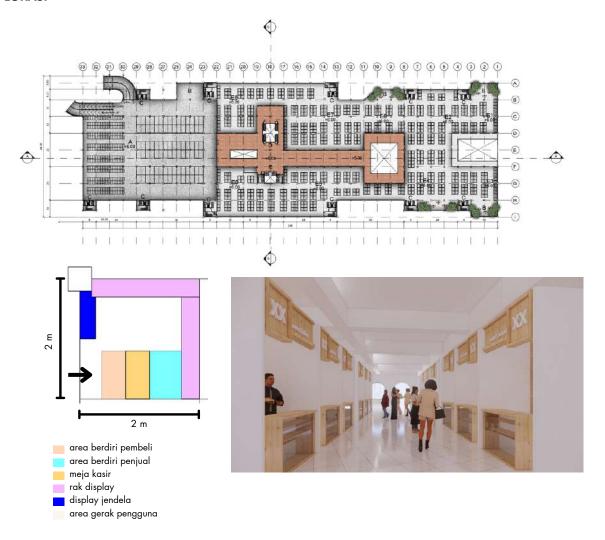

# area perdagangan kering

lokasi: lantai 2

jenis ruang: toko/ kios

Komoditas dagang:

- FASHION BAJU
- FASHION HIJAB
- FASHION SEPATU
- FASHION PERHIASAN/ AKSESORIS
- OPTIK
- WAREHOUSE
- ELEKTRONIK
- KAIN

					1
	JUDUL TUGAS AKHIR	NAMA MAHASISWA	JUDUL GAMBAR		NO. LEMBAR:
ARSITEKTUR UIN MALANG	REDESAIN PASAR BESAR KOTA MALANG DENGAN PENDEKATAN ARSITEKTUR BERKELANJUTAN	FAEYZA DANA AQILAH 200606110043	DETAIL ARSITEKTUR		
PRODI TEKNIK ARSITEKTUR FAKULTAS SAINS DAN TEKNOLOGI UIN MAULANA MALIK IBRAHIM MALANG	ALAMAT PERANCANGAN JL. PASAR BESAR, SUKOHARIO, KEC. KLOJEN, KOTA MALANG, JAWA TIMUR	DOSEN PEMBIMBING 1 Dr. YULIA EKA PUTRIE, M.T DOSEN PEMBIMBING 2 Ir. ARIEF RAKHMAN SETIONO, M.T	NO. GAMBAR	SKALA	JUMLAH LEMBAR:

# LOKASI Diagram of the control of th

# area perdagangan semi basah

lokasi: lantai 3

jenis ruang: toko/ kios

area yang menjual kuliner, makanan, dan minuman. Diletakkan di lantai teratas untuk menjual view dan memudahkan keluarnya asap masakan langsung ke atas.







	JUDUL TUGAS AKHIR	NAMA MAHASISWA	JUDUL GAMBAR		NO. LEMBAR:
ARSITEKTUR UIN MALANG	REDESAIN PASAR BESAR KOTA MALANG DENGAN PENDEKATAN ARSITEKTUR BERKELANJUTAN	FAEYZA DANA AQILAH 200606110043	DETAIL ARSITEKTUR		
PRODI TEKNIK ARSITEKTUR FAKULTAS SAINS DAN TEKNOLOGI UIN MAULANA MALIK IBRAHIM MALANG	ALAMAT PERANCANGAN JL. PASAR BESAR, SUKOHARIO, KEC. KLOJEN, KOTA MALANG, JAWA TIMUR	DOSEN PEMBIMBING 1 Dr. YULIA EKA PUTRIE, M.T DOSEN PEMBIMBING 2 Ir. ARIEF RAKHMAN SETIONO, M.T	NO. GAMBAR	SKALA	JUMLAH LEMBAR:



# **GAMBAR KERJA**





PRODI TEKNIK ARSITEKTUR FAKULTAS SAINS DAN TEKNOLOGI UIN MAULANA MALIK IBRAHIM MALANG

#### JUDUL PERANCANGAN

REDESAIN PASAR BESAR KOTA MALANG DENGAN PENDEKATAN ARSITEKTUR BERKELANJUTAN

#### ALAMAT PERANCANGAN

JL. PASAR BESAR, SUKOHARJO, KEC. KLOJEN, KOTA MALANG, JAWA TIMUR

> NAMA FAEYZA DANA AQILAH

> > NIM 200606110043

#### **DOSEN PEMBIMBING 1**

Dr. YULIA EKA PUTRIE, M.T

#### **DOSEN PEMBIMBING 2**

Ir. ARIEF RAKHMAN SETIONO, M.T

#### JUDUL GAMBAR


SITE PLAN

#### SKALA

1:1250

#### NO. GAMBAR

01

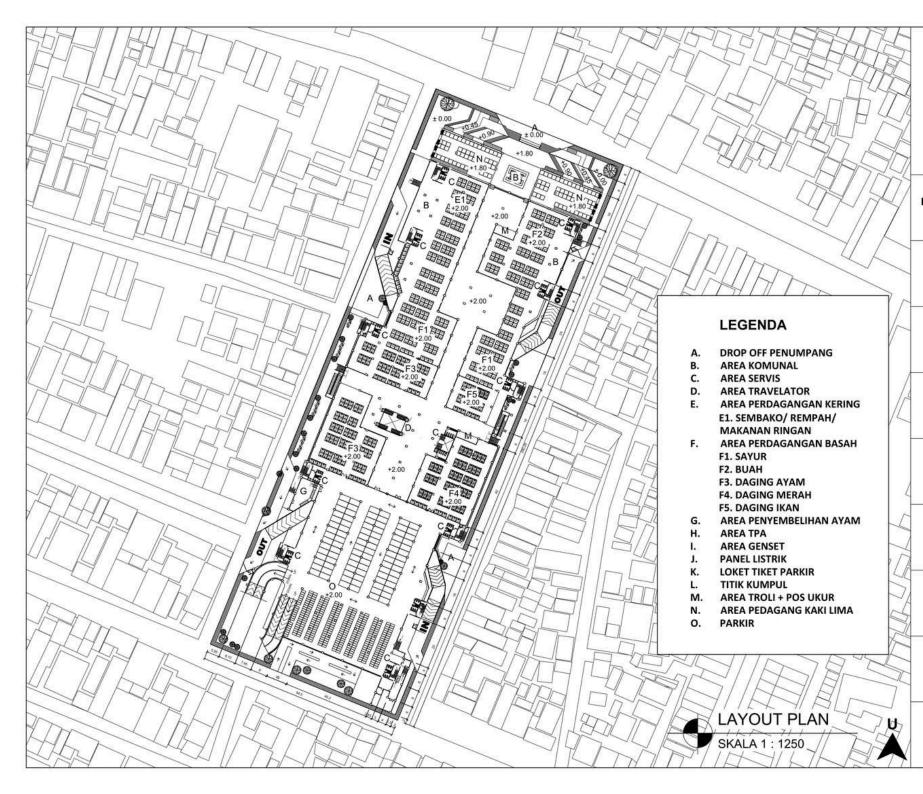



PRODI TEKNIK ARSITEKTUR FAKULTAS SAINS DAN TEKNOLOGI UIN MAULANA MALIK IBRAHIM MALANG

#### JUDUL PERANCANGAN

REDESAIN PASAR BESAR KOTA MALANG DENGAN PENDEKATAN ARSITEKTUR BERKELANJUTAN

#### ALAMAT PERANCANGAN

JL. PASAR BESAR, SUKOHARJO, KEC. KLOJEN, KOTA MALANG, JAWA TIMUR

#### NAMA FAEYZA DANA AQILAH

NIM 200606110043

#### **DOSEN PEMBIMBING 1**

Dr. YULIA EKA PUTRIE, M.T

#### **DOSEN PEMBIMBING 2**

Ir. ARIEF RAKHMAN SETIONO, M.T

#### **JUDUL GAMBAR**


LAYOUT PLAN


#### SKALA

1:1250


#### NO. GAMBAR

02

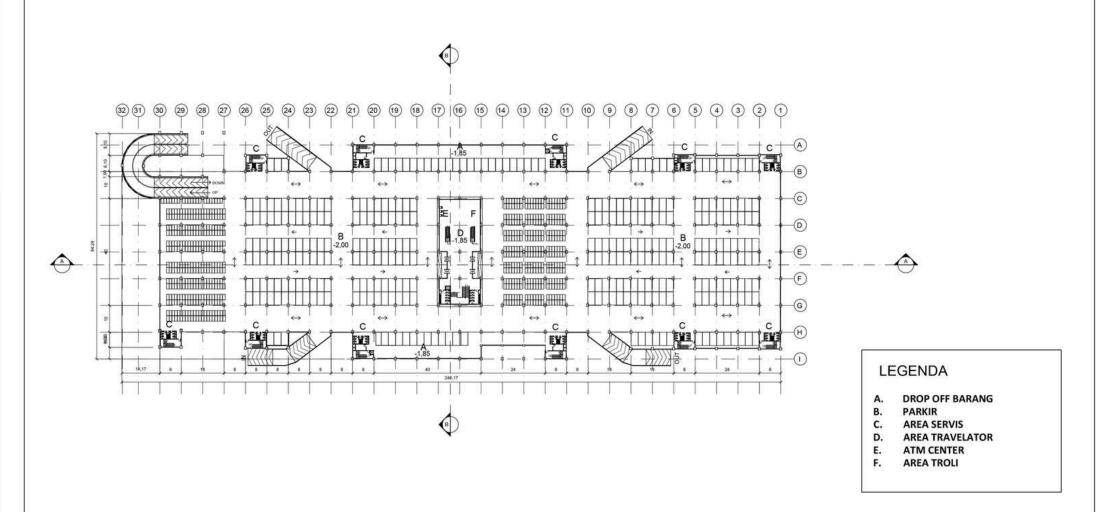

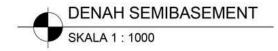

	JUDUL TUGAS AKHIR	NAMA MAHASISWA	JUDUL GAMBAR  DENAH SEMIBASEMENT		NO. LEMBAR:
ARSITEKTUR UIN MALANG	REDESAIN PASAR BESAR KOTA MALANG DENGAN PENDEKATAN ARSITEKTUR BERKELANJUTAN	FAEYZA DANA AQILAH 200606110043			03
PRODI TEKNIK ARSITEKTUR FAKULTAS SAINS DAN TEKNOLOGI UIN MAULANA MALIK IBRAHIM MALANG	ALAMAT PERANCANGAN  JL. PASAR BESAR, SUKOHARJO, KEC. KLOJEN, KOTA MALANG, JAWA TIMUR	DOSEN PEMBIMBING 1 Dr. YULIA EKA PUTRIE, M.T DOSEN PEMBIMBING 2 Ir. ARIEF RAKHMAN SETIONO, M.T	NO. GAMBAR	SKALA 1:1000	JUMLAH LEMBAR:

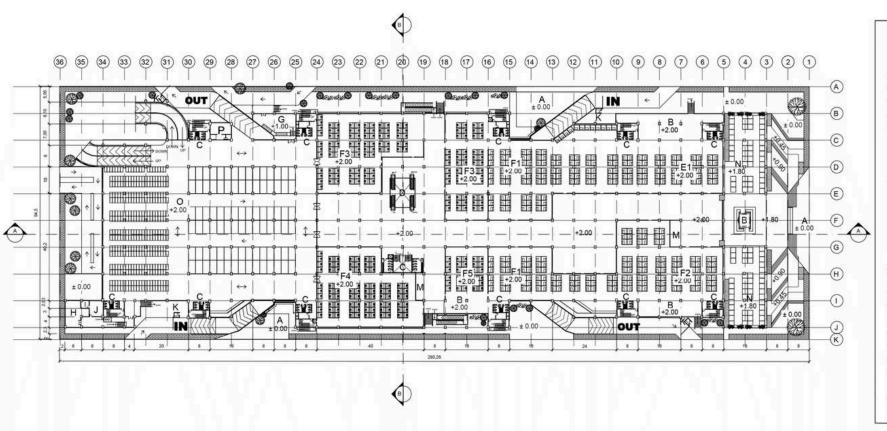


## **LEGENDA**

- **DROP OFF PENUMPANG**
- AREA KOMUNAL
- C. **AREA SERVIS**
- AREA TRAVELATOR
- AREA PERDAGANGAN KERING E1. SEMBAKO/ REMPAH/
  - MAKANAN RINGAN
- AREA PERDAGANGAN BASAH
  - F1. SAYUR
  - F2. BUAH
  - F3. DAGING AYAM
  - F4. DAGING MERAH
  - F5. DAGING IKAN
- **AREA PENYEMBELIHAN AYAM**
- **AREA TPA**
- **AREA GENSET**
- PANEL LISTRIK J.
- LOKET TIKET PARKIR
- TITIK KUMPUL
- **AREA TROLI + POS UKUR**
- AREA PEDAGANG KAKI LIMA
- 0. PARKIR
- R. SHOLAT




	JUDUL TUGAS AKHIR	NAMA MAHASISWA	JUDUL GA	MBAR	NO. LEMBAR:
ARSITEKTUR UIN MALANG	REDESAIN PASAR BESAR KOTA MALANG DENGAN PENDEKATAN ARSITEKTUR BERKELANJUTAN	FAEYZA DANA AQILAH 200606110043	DENAH L	ANTAI 1	04
PRODI TEKNIK ARSITEKTUR FAKULTAS SAINS DAN TEKNOLOGI UIN MAULANA MALIK IBRAHIM MALANG	ALAMAT PERANCANGAN  JL. PASAR BESAR, SUKOHARJO, KEC. KLOJEN, KOTA MALANG, JAWA TIMUR	DOSEN PEMBIMBING 1 Dr. YULIA EKA PUTRIE, M.T  DOSEN PEMBIMBING 2 Ir. ARIEF RAKHMAN SETIONO, M.T	NO. GAMBAR	SKALA 1:1000	JUMLAH LEMBAR:

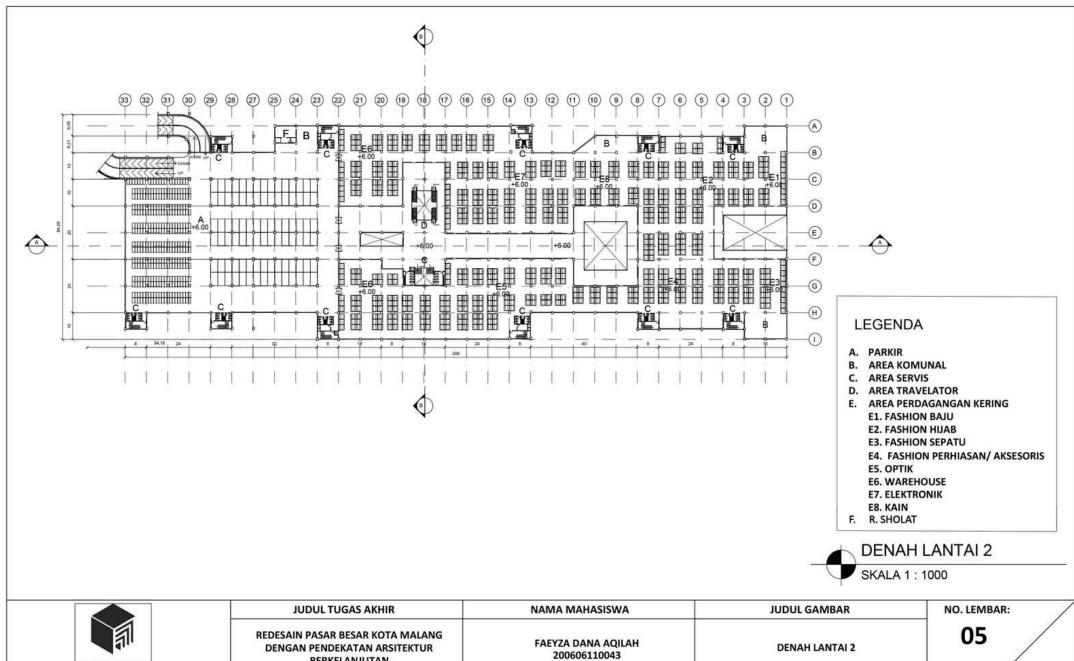


	JUDUL TUGAS AKHIK	NAMA MAHASISWA	JODOL G	AIVIBAR	NO. LEWIBAR:
ARSITEKTUR UIN MALANG	REDESAIN PASAR BESAR KOTA MALANG DENGAN PENDEKATAN ARSITEKTUR BERKELANJUTAN	FAEYZA DANA AQILAH 200606110043	DENAH	LANTAI 2	05
PRODI TEKNIK ARSITEKTUR FAKULTAS SAINS DAN TEKNOLOGI UIN MAULANA MALIK IBRAHIM MALANG	ALAMAT PERANCANGAN  JL. PASAR BESAR, SUKOHARJO, KEC. KLOJEN, KOTA MALANG, JAWA TIMUR	DOSEN PEMBIMBING 1 Dr. YULIA EKA PUTRIE, M.T DOSEN PEMBIMBING 2 Ir. ARIEF RAKHMAN SETIONO, M.T	NO. GAMBAR	SKALA 1:1000	JUMLAH LEMBAR:


**KEY PLAN** 

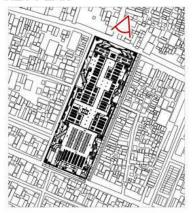

#### **KEY PLAN**

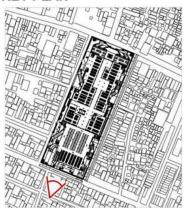



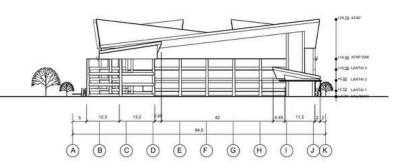



TAMPAK DEPAN (UTARA)

SKALA 1: 1000



TAMPAK BELAKANGAN (SELATAN)

**SKALA** 

1:1000

JUDUL GAMBAR

TAMPAK DEPAN DAN BELAKANG

SKALA 1: 1000

a
ARSITEKTUR

PRODI TEKNIK ARSITEKTUR **FAKULTAS SAINS DAN TEKNOLOGI UIN MAULANA MALIK IBRAHIM** MALANG

REDESAIN PASAR BESAR KOTA MALANG
<b>DENGAN PENDEKATAN ARSITEKTUR</b>
BERKELANJUTAN

JUDUL TUGAS AKHIR

# **ALAMAT PERANCANGAN**

JL. PASAR BESAR, SUKOHARJO, KEC. KLOJEN, KOTA MALANG, JAWA TIMUR

# **FAEYZA DANA AQILAH** 200606110043

NAMA MAHASISWA

**DOSEN PEMBIMBING 1** Dr. YULIA EKA PUTRIE, M.T **DOSEN PEMBIMBING 2** 


Ir. ARIEF RAKHMAN SETIONO, M.T


NO. GAMBAR 07

# NO. LEMBAR: 07

JUMLAH LEMBAR:

# **KEY PLAN**

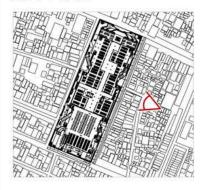


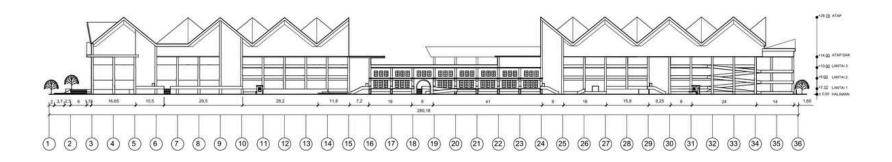




	JUDUL TUGAS AKHIR	NAMA MAHASISWA	JUDUL GA	AMBAR	NO. LEMBAR:
ARSITEKTUR UIN MALANG	REDESAIN PASAR BESAR KOTA MALANG DENGAN PENDEKATAN ARSITEKTUR BERKELANJUTAN	FAEYZA DANA AQILAH 200606110043	TAMPAK SAMPING KANAN		08
PRODI TEKNIK ARSITEKTUR FAKULTAS SAINS DAN TEKNOLOGI UIN MAULANA MALIK IBRAHIM MALANG	ALAMAT PERANCANGAN  JL. PASAR BESAR, SUKOHARJO, KEC. KLOJEN, KOTA MALANG, JAWA TIMUR	DOSEN PEMBIMBING 1 Dr. YULIA EKA PUTRIE, M.T DOSEN PEMBIMBING 2 Ir. ARIEF RAKHMAN SETIONO, M.T	NO. GAMBAR	SKALA 1:1000	JUMLAH LEMBAR:

# **KEY PLAN**

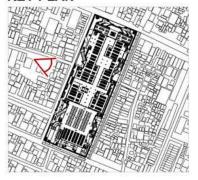

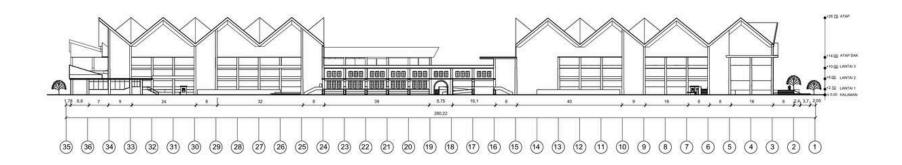




	JUDUL TUGAS AKHIR	NAMA MAHASISWA	JUDUL GA	MBAR	NO. LEMBAR:
ARSITEKTUR UIN MALANG	REDESAIN PASAR BESAR KOTA MALANG DENGAN PENDEKATAN ARSITEKTUR BERKELANJUTAN	FAEYZA DANA AQILAH 200606110043	TAMPAK SAMPING KIRI		09
PRODI TEKNIK ARSITEKTUR FAKULTAS SAINS DAN TEKNOLOGI UIN MAULANA MALIK IBRAHIM MALANG	ALAMAT PERANCANGAN  JL. PASAR BESAR, SUKOHARJO, KEC. KLOJEN, KOTA MALANG, JAWA TIMUR	DOSEN PEMBIMBING 1 Dr. YULIA EKA PUTRIE, M.T DOSEN PEMBIMBING 2 Ir. ARIEF RAKHMAN SETIONO, M.T	NO. GAMBAR	SKALA 1:1000	JUMLAH LEMBAR:



#### STUDI AWAL

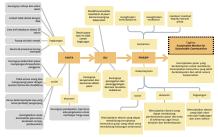











......

# DATA TAPAK

Jl. Pasar Besar, Sukoharjo, Kec. Klojen, Kota Malang, Jawa Timur

Luas lahan : 2.5Ha Keliling lahan : 715m Topografi landai

RTRW Kota Malang tahun 2011 - 2030

: 80 - 100 % KDB : 1 - 3,0

RTH : 20 % TLB : 2 – 20 Lantai

#### LEBAR JALAN :

- Sebelah utara (Jl. Pasar Besar) : 12m Sebelah timur dan barat (Jl. Sersan K.K.O.
- Harun dan Jl. Kopral K.K.O. Usman) : 6m Sebelah selatan (Jl. Kyai Tamin) : 12m

Sebelah utara pasar berbatasan dengan toko toko. Toko terbanyak adalah toko

terdapat fashion dan karpet. Sebelah selatan pasar berbatasan dengan toko yang beragam, mulai dari toko bahan kue, toko listrik, toko grosir sembako dan

Bank Mayapada. Sebelah timur pasar berbatasan dengan toko sembako, bahan mentah makanan, listrik hingga toko ATK.

Jenis toko yang berbatasan langsung di sebelah barat mirip dengan toko sebelah timur, perbedaannya terdapat deretan tokotoko fashion di sebelah barat laut.









#### **KONSEP DASAR**

#### **TAGLINE**

#### Sustainable Market for Sustainable Communities

i..... menciptakan pasar yang berkelanjutan untuk membantu menciptakan komunitas yang lebih berkelanjutan dan sehat secara keseluruhan.

#### ISU DESAIN

LEGENDA AREA DAGANG

PARKIR TAMAN

- Rendahnya kualitas kesehatan di pasar karena kurangnya kebersihan dan pengolahan limbah yang buruk
  - Kurangnya kenyamanan dan keamanan dalam pasar
  - Pemborosan energi listrik karena kurangnya pencahayaan dan penghawaan alami
  - Pemborosan uang untuk perbaikan pasar yang rusak akibat bencana kebakaran
  - Desain yang lama merusak lingkungan seperti borosnya penggunaan listrik, kurangnya penanganan dan pencegahan bencana kebakaran, kurangnya bukaan untuk akses masuk penghawaan dan pencahayaan alami.

#### PRINSIP DESAIN

#### Menciptakan desain yang dapat mendukung terciptanya komunitas pasar yang sehat serta mendukung hubungan antarsosial

- Menciptakan desain yang dapat mendukung perekonomian pasar dan toko di sekitarnya agar terus berjalan dan berkelanjutan
- Menciptakan desain yang tidak akan merusak lingkungan dan alam sekitor
  - Menciptakan desain yang menghindari kemubadziran. menghindari mudharat, memberi manfaat kepada banyak pihak

#### STRATEGI DESAIN

- Menggunakan material bangunan yang tidak menimbulkan penyakit Menyediakan ruang kamunal
  - Menggunakan material lokal dan mudah untuk
  - Menyediakan bukaan yang cukup untuk masuknya cahaya dan udara olami agar tidak boros energi
- Menyediakan bukaan yang cukup agar cahaya dan udara alami dapat masuk dengan leluasa
- Tidak menciptakan bangunan yang gemuk agar cahaya matahari dapat masuk melalui bangunan menyediakan sumber alternatif yang terbarukan (solar panel)
- memanfaatkan ruang sebaik mungkin dan mencegah adanya ruang negatif menghindari ruang yang mubadzir
- Memberi manfaat banyak pihak seperti tetap menyediakan parkir di sisi pasar untuk bangunan di sekitar Pasar Besar

#### **KONSEP TAPAK** Anra yang digunakan untuk antar jemput penumpong serta area tunggu penumpang, supir dan PERSENTASE RTH DAN KOB LEGENDA supir piek poline. RTH = 67.75% entrance pejalan kak KDB = 59.86% dengan area pintu masuk pejalan entrance parkir ENTRANCE Karena empat sisi bangunan berhadapan langsung dengan jalan maka terdapat empat ialan masuk. pedagang kaki lima d 1. Jolan masuk pejalan kaki: Main Entrance: utora Side entrance: timur dan barat Julian masuk menuju parkir: timur dan 3 iolon masuk servis: selatan yang tak terpak laman dengan area terluas yang memiliki elevasi senshap hingga memiliki elevasi yang sama dengar lantai satu bangunar

#### PENERAPAN PRINSIP

penyedigan ruang untuk pedagang kaki lima di area halaman pasar agar dapat tetap berdagang

#### lingkungan

aman di halaman pasar selain berfungsi sebagai penghias juga sebagai pendingin alami, mengurangi kebisingan yang masuk ke banguran, sebagai area peresapan serta meningkatkan

Pemilihan vegetasi pohon kersen dan trembesi di area pinggir jalan karena keefektivitasannya yang dapat menyerap CO2 diatas 95%

penggungan perkerasan paying dan sblock untuk memudahkan penyerapan air ke tanah

Ruang komunal yang digunakan ebagai daya tarik pelanggan dapat meningkatkan pendapatan dan perekonomian pasar

#### keislaman

memberi banyak manfaat kepada banyak pihak dengan menyediakan parkir di area pasar sebelah timur dan barat yang mana bisa digunakan oleh toko-toko tetongga di sebelah pasar

memberi harwak manfara kenada banyak pihak dengan tetap menyediakan area pedagang kaki lima di area halaman pasar

## **KONSEP RUANG**

Unbuk kenyamanan pengguna area dagang dipisah menjadi tiga zona berbeda (basah, kering, semi basah). Hal ini, bertujuan untuk memudahkan pengunjung mencari barang sesuai jenisnya serta memisahkan zona dagang yang sekiranya menimbulkan bau yang mengganggu dengan zona dagang lainnya.

#### AREA PARKIR

lokasi: semibasement lantai 5-3 (area selatan) area open space yang dapat digunakan sebagai tempat berkumpul dan mengadakan acara



#### AREA PERDAGANGAN BASAH

Lokasi: lantai 1 jenis ruang: los

area yang menjual komoditas dagang basah (ikan, sayur, buah, dsb). Dapat menimbulkan bau yang mengganggu oleh karena itu dilokasikan o lantai yang berbeda dengan area dagang lainnya



#### AREA PERDAGANGAN KERING

lokasi: lantai 2 ienis ruane: toko/ kios area vane menjual komoditas dagang kering (perabot, fashion, sembako, dsb).



#### AREA PERDAGANGAN SEMI BASAH lokasi: lantai 3

ienis ruarus: toko/ kios area yang menjual kuliner, makanan, dan minuman.



SEMI BASEMENT

#### AREA KOMUNAL (AREA DUDUK) + AREA HIJAU

lokasi: lantai 1 - 3

Tidak hanya pada halaman pasar, area hijau juga dapat ditemukan pada sela-sela ruang di setiap lantai bangunan. Selain berfungsi sebagai penambah penghijauan, juga dimanfaatkan untuk ruang

#### PENERAPAN PRINSIP

Menyediakan ruang yang mendukung keberlangsungan komunitas pasar melalui adanya ruang-ruang komunal

meningkatkan kenyamanan dari pengguna pasar melalui pemisahan zona dagang

Penyediaan area parkir yang banyak agar mencukupi untuk pengguna di sekitar pasar betar

#### lingkungan Dengan penambahan area hijau di

manfaat seperti memperbaiki luar bangunan, pendingin alami, mengurangi kebisingan yang masul ke bangunan

Ruang komunal yang digunakan sebagai daya tarik pelanggan dapat ke dalam bangunar meningkatkan dendapatan dan perekonomian pasar

menghindari kemutsadziran melalui menghindari munculnya ruang negatif dengan memanfaatkan lahar pasar sebalk mungkin

## KONSEP BENTUK

#### PENERAPAN PRINSIP

untuk mendukung keberlangungan sosial pengguna, taman di halaman pasar dapat dimanfaatkan sebagai ruang komunal

Mengurangi masuknya cahaya matahari dari arah barat dan timur dengan adanya secondary skin

Adanya vegetasi di area rooftop untuk mengurangi UHI, insulasi cahaya matahari, dan meningkatka

penggunaan atap miring yang sesual dengan iklim bercurah tinggi

banyaknya bukaan agar cahaya dan udara alami dapat masuk sehinega tidak bergantung dengan pendingin dan pencahayaan buatar

dapat menghemat energi dengan menggunakan material dan milihan warna bangunan yang dapat mengurangi masuknya par

meminimalkan kemubadziran, menghindari mudharat, dan berikan manfaat kepada banyak pihak dimplementasikai engan efisiensi energi yang digunakan dalam bangunan (penyediaan ruang-ruang komunal)



pintu mosuk utomo

#### BENTLEY FASAD

Membawa kembali Pasar Besar jaman Belanda karena adanya upaya cagar budaya dari pemerintah dan membangun Kota Malang sebagai Kota Wisata Heritage

#### GUBAHAN MODERN Transparansi, kaca jendela dan

bukaan yang beiar

Penggunaan material modern
 Bentuk atap yang dibentuk lebih




ke dalam bangunan







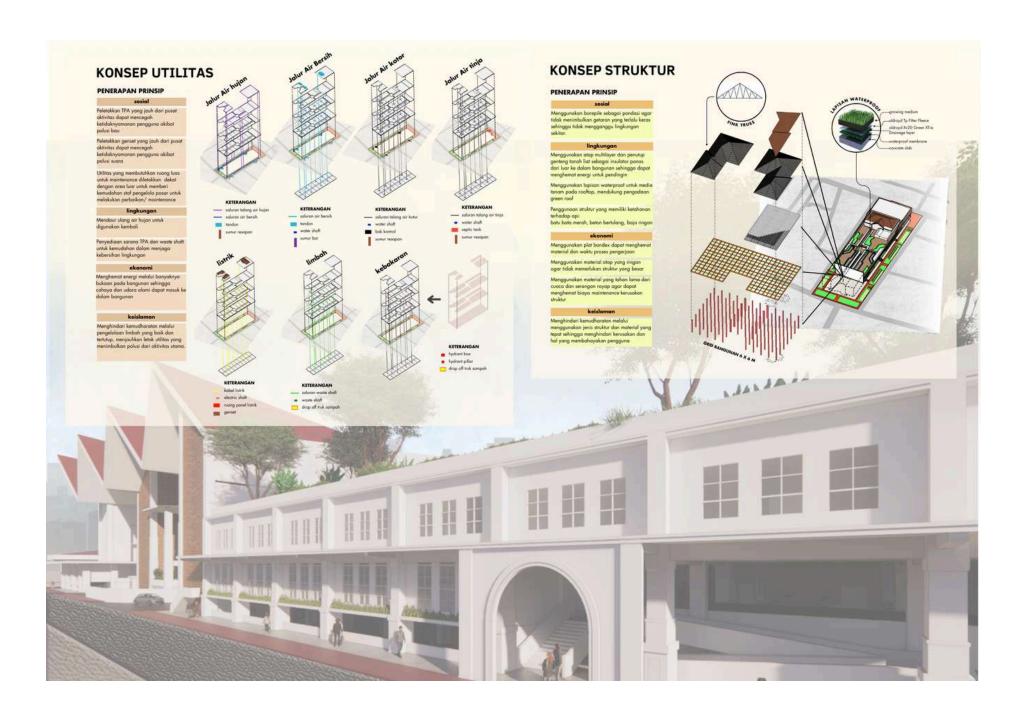





























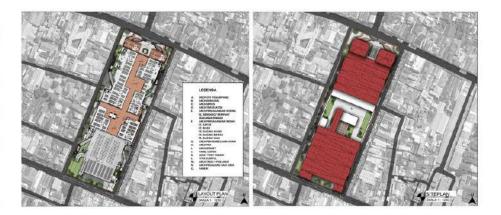

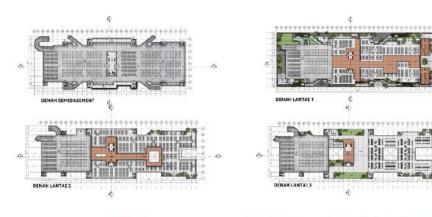





# DESAIN BARU PASAR BESAR KOTA MALANG DENGAN PENDEKATAN ARSITEKTUR BERKELANJUTAN

Nama : Faeyza Dana Aqilah
Pembimbing 1 : Dr. Yulia Eka Putrie, M. T
Pembimbing 2 : Arief R. Setiono, M. T
Tipologi Bangunan : Purwarupa Pasar Utama

Lokasi : Kota Malang Luas Tapak : 26.460 m<sup>2</sup>

Proyek merupakan merancang ulang Pasar Besar Kota Malang yang terletak di Jl. Pasar Besar, Sukoharjo, Kec. Klojen, Kota Malang, Jawa Timur.

Sebagai pasar terbesar dan berada di pusat Kota Malang, Pasar Besar Kota Malang memiliki kondisi yang masih kurang layak terutama kenyamanan dan keamanan. Mulai dari dimensi ruang yang terlalu sempit untuk sirkulasi pembeli, kurangnya bukaan sehingga cahaya dan udara yang masuk ke dalam bangunan sedikit, hingga kurangnya pengelolaan limbah dalam pasar sehingga membuat pasar kurang bersih dan beberapa area hau.

Dampak dari kurangnya cahaya dan udara yang masuk ke dalam pasar menyebabkan Pasar menggunakan listrik yang lebih banyak untuk pencahayaan dan penghawaan. Penggunaan listrik berlebih ini memicu terjadinya arus pendek listrik dan menyebabkan kebakaran. Bencana kebakaran dalam pasar sudah lima kali terjadi kebakaran dalam kurun waktu 20 tahun (tahun 2003, 2014, 2016, 2017, 2018. Akibat dari bencana kebakaran, banyak fasilitas yang rusak serta banyak ruang yang tak terpakai dan ruang negatif. Adanya ruang negatif ini meningkatkan resiko terjadinya kriminalitas seperti pencurian, pembunuhan hingga kenakalan remaja.



Melalui pendekatan arsitektur berkelanjutan, menciptakan perancangan yang dapat memenuhi permasalahan sosial, ekonomi dan lingkungan. Selain pada halaman pasar, disediakan juga taman di setiap lantai pasar yang dapat digunakan untuk menambah penghijauan sekaligus mendukung keberlangsungan sosial pengguna. Area komunal ini juga dapat menambah daya tarik Pasar Besar, yang mana tak hanya untuk berbelanja, namun pengunjung juga dapat nongkrong di area ini. Bentuk dari Pasar Besar ini juga memiliki banyak bukaan sehingga dapat menambah akses masuknya cahaya matahari dan memungkinkan terjadinya cross ventilation dan stack ventilation. Hal ini dapat meminimalisir kebutuhan penghawaan dan pencahayaan buatan.

Selain itu, rancangan Pasar Besar baru ini mengadaptasi bangunan kolonial sebagai upaya membawa kembali Pasar Besar jaman Belanda. Hal ini bertujuan karena Pasar Besar yang masuk ke dalam area cagar budaya serta ada upaya dari pemerintah untuk membangun Kota Malang sebagai Kota Wisata Heritage.

Adanya dua bangunan identik sebagai fasad depan Pasar besar terinspirasi dari dua menara yang menjadi ikonik Pasar Besar di jaman dulu. Selain mengadaptasi bentuk-bentuk dari bangunan kolonial Belanda, juga terdapat beberapa gubahan jaman sekarang seperti transparansi bangunan melalui kaca jendela dan bukaan yang besar, penggunaan material modern, dan atap yang dibentuk lebih abstrak





Untuk kenyamanan pengguna area dagang dipisah menjadi tiga zona berbeda (basah, kering, semi basah). Hal ini, bertujuan untuk memudahkan pengunjung mencari barang sesuai jenisnya serta memisahkan zona dagang yang sekiranya menimbulkan bau yang mengganggu dengan zona dagang lainnya.

Untuk area perdagangan basah diletakkan di lantai satu karena dapat menimbulkan bau yang mengganggu oleh karena itu dilokasikan di lantai yang berbeda dengan area dagang lainnya. Zona dagang ini menjual komoditas mulai dari daging merah, daging ayam, ikan, sayur, dan buah.

Untuk area perdagangan kering diletakkan di lantai dua. Zona dagang ini menjual komoditas mulai dari fashion, optik, warehouse, elektronik serta kain. Area perdagangan semi basah terletak di lantai 3 Area ini menjual kuliner, makanan, dan minuman. Diletakkan di lantai teratas untuk menjual view dan memudahkan keluarnya asap masakan langsung ke atas.

Untuk area parkir disediakan di lantai semibasement dan setiap lantai (½ bangunan) di sebelah selatan. Pada area parkir disediakan area drop off barang yang mana untuk drop off barang utama terletak di semibasement







Selain area perdagangan untuk pedagang di pasar, juga disediakan area untuk pedagang kaki lima. Area ini terbuka dan terletak di area pintu masuk utama yang mana area yang akan paling banyak dilalui pejalan kaki. Tujuan dari penyediaan ruang untuk pedagang kaki lima di area halaman pasar agar dapat tetap berdagang di area pasar besar namun diatur dengan rapi dalam satu tempat.

Terdapat beberapa taman dalam Pasar Besar. Yang pertama ada taman utara, taman dengan area terluas yang memiliki elevasi bertahap hingga memiliki elevasi yang sama dengan lantai satu bangunan, berfungsi sebagai penanda pintu masuk utama.

Disediakan juga taman di setiap lantai pasar. Dengan penambahan area hijau di setiap lantai pasar, dapat memberi manfaat seperti memperbaiki kualitas udara, isolator panas dari luar bangunan, pendingin alami, mengurangi kebisingan yang masuk ke bangunan.

Area taman ini juga dimanfaatkan sebagai area komunal. Melalui adanya ruang-ruang komunal, Pasar Besar menyediakan ruang yang mendukung keberlangsungan komunitas pasar. Area komunal ini juga dapat digunakan sebagai area peristirahatan apabila pengunjung lelah berkeliling area pasar.





