

Laporan Tugas Akhir

Design Report

PERANCANGAN *LIBRARY-CREATIVE HUB* DENGAN
PENDEKATAN ARSITEKTUR INKLUSIF
DI KEPANJEN, KABUPATEN MALANG

KHARISMAWATI NOOR
200606110003

DR. YULIA EKA PUTRIE, M.T.
ANITA ANDRIYA NINGSIH, S.S., M.Pd

Prodi Teknik Arsitektur
Fakultas Sains dan Teknologi
UIN Maulana Malik Ibrahim Malang
2024

LEMBAR PENGESAHAN PEMBIMBING


Laporan Tugas Akhir ini telah disahkan untuk diujikan pada 10 Juni 2024

Malang, 20 Juni 2024



Dr. Yulia Eka Putrie, M.T
NIP. 19810705 200501 2 002

(Dosen Pembimbing 1)

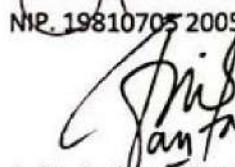

Anita Andriya Ningsih, S.S, M.Pd
NIDT. 19850402 20160801 1 087

(Dosen Pembimbing 2)

LEMBAR PENGESAHAN SIDANG TUGAS AKHIR

Laporan Tugas Akhir ini telah dipertahankan di hadapan Dewan Pengaji Tugas Akhir dan diterima sebagai salah satu syarat memperoleh gelar Sarjana Arsitektur (S.Ars) di UIN Maulana Malik Ibrahim Malang.

Oleh :
Nama : Kharismawati Noor
NIM : 200606110003
Judul Tugas Akhir : Perancangan *Library-Creative Hub* dengan Pendekatan Arsitektur Inklusif di Kepanjen, Kabupaten Malang
Tanggal Ujian : 10 Juni 2024
Disetujui oleh :

1. Prof. Dr. Agung Sedayu, M.T.
NIP. 19781024 200501 1 003

(Ketua Pengaji)

2. Prima Kurniawaty, M.Si.
NIP. 19830528 202321 2 022

(Anggota Pengaji 1)

3. Dr. Yulia Eka Putrie, M.T.
NIP. 19810705 200501 2 002

(Anggota Pengaji 2/Sekretaris Pengaji)

Amika Andriya Ningsih, S.S., M.Pd.
NIP. 19850402 20160801 2 087

(Anggota Pengaji 3)



Mengetahui,
Ketua Program Studi Teknik Arsitektur

Dr. Nunik Junara, MT
NIP. 19710426 200501 2 005

PERNYATAAN ORISINILITAS KARYA

Saya yang bertanda tangan di bawah ini:

Nama : Kharismawati Noor
NIM : 200606110003
Program Studi : Teknik Arsitektur
Fakultas : Sains dan Teknologi

Dengan ini saya menyatakan, bahwa isi sebagian maupun keseluruhan Laporan Tugas Akhir saya dengan judul

"PERANCANGAN LIBRARY-CREATIVE HUB DENGAN PENDEKATAN ARSITEKTUR INKLUSIF DI KEPANJEN,
KABUPATEN MALANG"

adalah benar-benar hasil karya intelektual mandiri, diselesaikan tanpa menggunakan bahan-bahan yang tidak diijinkan dan bukan merupakan karya pihak lain yang saya akui sebagai karya sendiri. Semua referensi yang dikutip maupun yang dirujuk telah ditulis secara lengkap pada daftar pustaka. Apabila ternyata pernyataan ini tidak benar, saya bersedia menerima sanksi sesuai peraturan yang berlaku,


Malang, 20 Juni 2024

Yang membuat pernyataan,




LEMBAR PERNYATAAN LAYAK CETAK

Yang bertanda tangan di bawah ini:

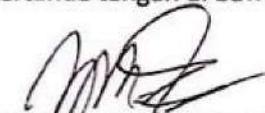


1. Prof. Dr. Agung Sedayu, M.T.
NIP. 19781024 200501 1 003

(Ketua Penguji)

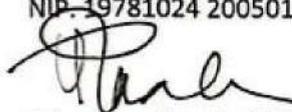


2. Prima Kurniawaty, M.Si.
NIP. 19830528 202321 2 022

(Anggota Penguji 1)

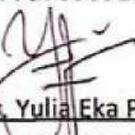

3. Dr. Yulia Eka Putrie, M.T.
NIP. 19810705 200501 2 002

(Anggota Penguji 2/Sekretaris Penguji)

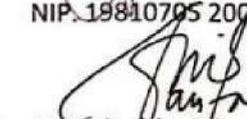

4. Anita Andriya Ningsih, S.S., M.Pd.
NIDT. 19850402 20160801 2 087

(Anggota Penguji 3)

Dengan ini menyatakan bahwa :

Nama : Kharismawati Noor
NIM : 200606110003
Judul Tugas Akhir : Perancangan *Library-Creative Hub* dengan Pendekatan Arsitektur Inklusif
di Kepanjen, Kabupaten Malang.

Telah melakukan revisi sesuai catatan revisi sidang tugas akhir dan dinyatakan **LAYAK**
cetak berkas/ laporan Tugas Akhir Tahun 2024. Demikian pernyataan layak cetak ini
disusun untuk digunakan sebagaimana mestinya

KATA PENGANTAR

Assalamu'alaikum Wr.Wb.

Puji dan syukur penulis panjatkan kepada Allah SWT atas segala taufik, hidayah, dan rahmat-Nya. Sholawat dan salam semoga senantiasa tercurah kepada Nabi Muhammad SAW, yang diutus oleh Allah untuk menyempurnakan akhlak umat manusia. Pada kesempatan ini, penulis mengucap alhamdulillah telah menyelesaikan laporan Tugas Akhir yang berjudul “*PERANCANGAN LIBRARY-CREATIVE HUB DENGAN PENDEKATAN ARSITEKTUR INKLUSIF DI KABUPATEN MALANG*”.

Penulis menyadari bahwa skripsi ini tidak akan mungkin terselesaikan tanpa dukungan, bantuan, bimbingan, dan nasehat dari berbagai pihak selama proses penyusunannya. Pada kesempatan ini penulis menyampaikan terima kasih setulus-tulusnya kepada:

1. Dr. Nunik Junara, M.T, selaku Ketua Jurusan Arsitektur UIN Maulana Malik Ibrahim Malang
2. Dr. Yulia Eka Putrie, M.T, selaku dosen pembimbing 1, dan Anita Andriya Ningsih, S.S., M.Pd., selaku dosen pembimbing 2 yang telah memberikan banyak bimbingan, arahan, saran, dan koreksi serta pengetahuan yang tak ternilai selama masa kuliah terutama dalam proses penyusunan laporan tugas akhir.
3. Ana Ziyadatul Husna, M.Ars, selaku dosen wali penulis, terima kasih atas segala pengarahan, nasehat, dan kebijakan yang diberikan.
4. Seluruh praktisi, dosen dan karyawan Program Teknik Arsitektur UIN Maulana Malik Ibrahim Malang
5. Kedua orang tua penulis dan saudara penulis yang selalu memberikan kasih sayang, doa, dukungan, nasihat dan semuanya
6. Grup *2G people*, selaku teman-teman seperjuangan penulis yang selalu memberikan support.

Penulis pun menyadari, bahwa laporan Tugas Akhir ini masih banyak kekurangan dan perlu penyempurnaan. Oleh karena itu, sangat diperlukan penelitian yang berkelanjutan sesudahnya untuk menyumbangkan pengetahuan kepada penulis demi kesempurnaan laporan Tugas Akhir ini.

Wassalamualaikum Wr. Wb

Malang, 18 Juni 2024



Penulis

PERANCANGAN *LIBRARY-CREATIVE HUB* DENGAN PENDEKATAN ARSITEKTUR INKLUSIF DI KABUPATEN MALANG

Nama Mahasiswa : Kharismawati Noor
Nim Mahasiswa : 200606110003
Pembimbing I : Dr. Yulia Eka Putrie, M.T.
Pembimbing II : Anita Andriya Ningsih S.S., M.Pd

ABSTRAK

Kabupaten Malang terkenal sebagai kawasan pendidikan dan kreatif, khususnya di Kecamatan Kepanjen yang merupakan pusat aktivitas di Kabupaten Malang. Perancangan *Library-Creative Hub* di Kabupaten Malang bertujuan untuk menciptakan ruang publik yang mendukung kreativitas, pembelajaran, dan inklusivitas bagi seluruh lapisan masyarakat. Dengan pendekatan arsitektur inklusif, desain ini mempertimbangkan aksesibilitas, kenyamanan, dan keberagaman kebutuhan pengguna, termasuk mereka dengan berbagai kemampuan sensorik dan fisik.

Library-Creative Hub ini dirancang sebagai pusat kegiatan kreatif yang menyediakan berbagai fasilitas seperti ruang baca, ruang multimedia, ruang workshop, galeri seni, dan area rekreasi, selain berfungsi sebagai tempat penyimpanan dan peminjaman buku. Desain arsitektur inklusif diterapkan melalui beberapa strategi, seperti penggunaan ramp dan lift untuk aksesibilitas, penataan ruang yang fleksibel dan mudah diadaptasi, serta penyediaan fasilitas khusus untuk penyandang disabilitas.

Penelitian dan perancangan ini diharapkan mampu menciptakan sebuah ruang yang inklusif dan mendukung kegiatan seni serta kreativitas bagi seluruh masyarakat. Selain itu, diharapkan dapat meningkatkan minat baca dan kreativitas masyarakat, sekaligus mendukung keberlanjutan pendidikan dan ekonomi lokal di Kabupaten Malang.

Kata kunci: *Library*, *Creative Hub*, Arsitektur inklusif, Disabilitas

DESIGNING A LIBRARY-CREATIVE HUB WITH AN INCLUSIVE ARCHITECTURE APPROACH IN MALANG REGENCY.

Student Name : Kharismawati Noor

Student ID : 200606110003

Supervisor I : Dr. Yulia Eka Putrie, M.T.

Supervisor II : Anita Andriya Ningsih S.S., M.Pd.

ABSTRACT

Malang Regency is famous as an educational and creative area, especially in Kepanjen District which is the center of activity in Malang Regency. The design of the library-creative hub in Malang Regency aims to create a public space that supports creativity, learning, and inclusivity for all levels of society. With an inclusive architectural approach, the design considers the accessibility, comfort, and diversity of user needs, including those with a wide range of sensory and physical abilities.

This library-creative hub is designed as a creative activity center that provides various facilities such as reading rooms, multimedia rooms, workshop rooms, art galleries, and recreational areas, in addition to serving as a place to store and borrow books. Inclusive architectural design is implemented through several strategies, such as the use of ramps and elevators for accessibility, flexible and adaptable spatial arrangements, and the provision of special facilities for people with disabilities.

This research and design is expected to be able to create an inclusive space and support art activities and creativity for the entire community. In addition, it is hoped that it can increase people's interest in reading and creativity, as well as support the sustainability of education and the local economy in Malang Regency.

Keywords: Library, Creative Hub, Inclusive architecture, Disability"

تصميم مركز مكتبة وإبداعي بنهج معماري شامل في مقاطعة مالانج

اسم الطالب : Kharismawati Noor :

رقم الطالب : 200606110003

المشرف الأول : Dr. Yulia Eka Putrie, M.T :

المشرف الثاني : Anita Andriya Ningsih S.S., M.Pd :

ملخص

اشتهرت مدينة ملانج كمنطقة تعليمية وإبداعية ، خاصة في منطقة كابانجين التي تعد مركز الأنشطة في مدينة ملانج. تهدف تصميم مركز المكتبة الإبداعية في مدينة ملانج إلى إنشاء مساحة عامة تدعم الإبداع والتعلم والشمولية لجميع مستويات المجتمع. من خلال نهج معماري شامل ، يأخذ التصميم في الاعتبار إمكانية الوصول والراحة وتنوع احتياجات المستخدم ، بما في ذلك أولئك الذين لديهم مجموعة واسعة من القدرات الحسية والجسدية

تم تصميم هذه المكتبة - المركز الإبداعي كمركز للأنشطة الإبداعية توفر مرافق متنوعة مثل غرف القراءة وغرف الوسائط المتعددة وغرف ورش العمل والمعارض الفنية والمناطق الترفيهية ، بالإضافة إلى العمل كمكان لتخزين واستعارة الكتب. يتم تنفيذ التصميم المعماري الشامل من خلال العديد من الاستراتيجيات ، مثل استخدام المنحدرات والمصاعد لإمكانية الوصول ، والترتيبات المكانية المرنة والقابلة للتكييف ، وتوفير مرافق خاصة للأشخاص ذوي الإعاقة

من المتوقع أن يكون هذا البحث والتصميم قادرا على إنشاء مساحة شاملة ودعم الأنشطة الفنية والإبداع للمجتمع بأكمله. بالإضافة إلى ذلك ، من المأمول أن يمكن من زيادة اهتمام الناس بالقراءة والإبداع ، فضلا عن دعم استدامة التعليم والاقتصاد المحلي في مدينة ملانج

الكلمات المفتاحية: المكتبة ، مركز الإبداع ، العمارة الشاملة ، الإعاقة

DAFTAR ISI

i	COVER
ii	LEMBAR PENGESAHAN PEMBIMBING
iii	LEMBAR PENGESAHAN SIDANG TUGAS AKHIR
iv	PERNYATAAN ORISINALITAS KARYA
v	LEMBAR PERNYATAAN LAYAK CETAK
vi	KATA PENGANTAR
vii	ABSTRAK
x	DAFTAR ISI
1	I PROFIL RANCANGAN
2	1.1 Objek Perancangan
4	1.2 Informasi Tapak
5	II PROSES RANCANGAN
6	2.1 Skema Proses Rancangan
	Deskripsi Proses Rancangan
7	III KONSEP RANCANGAN
8	3.1 Konsep Dasar
9	3.2 Konsep Tapak
11	3.3 Konsep Ruang
13	3.4 Konsep Bentuk dan Tampilan
15	3.5 Konsep Struktur dan Utilitas
17	IV HASIL RANCANGAN
18	4.1 Hasil Rancangan Tapak
20	4.2 Hasil Rancangan Ruang
22	4.3 Hasil Rancangan Bentuk
24	4.4 Hasil Rancangan Struktur dan Utilitas
28	V PENUTUP
29	5.1 Kesimpulan dan Saran
30	DAFTAR PUSTAKA
34	LAMPIRAN

Bab Profil Rancangan



OBJEK PERANCANGAN

Projek berupa Perancangan *Library-Creative Hub* di Kepanjen, Kabupaten Malang yang termasuk dalam tipologi fasilitas pendukung pendidikan dan ekonomi.

FAKTA

Jumlah penduduk berdasarkan pendidikan per tahun 2018 di kabupaten Malang relatif meningkat. Jumlah sekolah yang cukup banyak, juga disertai adanya pembangunan universitas baru [1].

Keterkaitan sektor pendidikan dan ekonomi cenderung berperan aktif untuk menarik minat masyarakat [3].

Peraturan Daerah Kabupaten Malang Nomor 12 Tahun 2015 tentang penyelenggaraan perpustakaan [4].

Kabupaten Malang merupakan kawasan pendidikan dan kawasan kreatif.

Undang-Undang Republik Indonesia NO. 43 tahun 2007 tentang Perpustakaan untuk disabilitas pasal 5 [6].

ISU


Belum ada tempat perwadahan komunitas kreatif

Potensi masyarakat kreatif yang belum sepenuhnya tersampaikan karyanya.

Perpustakaan umum yang minim akses pengguna disabilitas [5].

Fasilitas umum yang belum menjangkau pengguna disabilitas [5].

Visi lembaga Dinas Perpustakaan dan Kearsipan Kabupaten Malang [4].

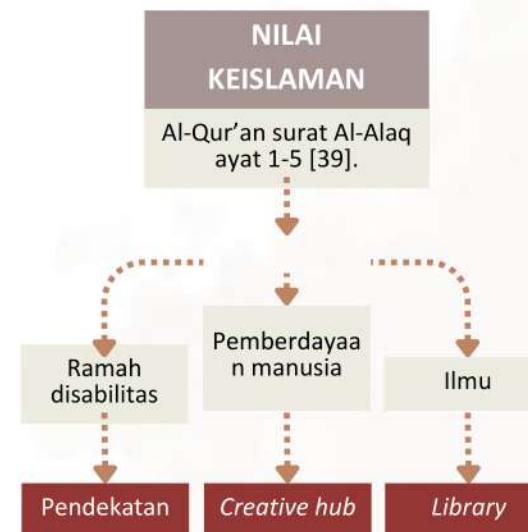

TUJUAN

Menghasilkan rancangan desain *Library-Creative Hub* dengan pendekatan arsitektur inklusif dengan nilai keislaman terkait dengan ilmu, pemberdayaan manusia dan ramah disabilitas.

KRITERIA

OBJEK

Perpustakaan Umum dengan Tipe perpustakaan hibrida [13].

KEISLAMAN

Perancangan *Library-Creative Hub* Mengedepankan nilai-nilai islam terkait dengan ilmu, pemberdayaan manusia dan ramah disabilitas.

PENDEKATAN

- Kesetaraan dalam Penggunaan
- Fleksibilitas penggunaan
- Penggunaan yang sederhana dan intuitif
- Informasi yang jelas
- Toleransi terhadap kesalahan
- Upaya fisik yang rendah
- Ukuran dan ruang untuk pencapaian dan penggunaan [9].

PENGGUNA

Pengguna dari *Library-Creative Hub* merupakan pemustaka, tim manajemen, pengunjung dan para pelaku industri kreatif (kriya, kuliner, seni rupa, dan fashion) di Kepanjen, Kabupaten Malang. Pengguna mulai dari range usia anak-anak, remaja, dewasa dan lansia dengan kapasitas maksimal 200 orang pada perpustakaan dan 100 orang pada pusat komunitas kreatif. Fasilitas disabilitas ditujukan pada penyandang disabilitas fisik (Tuna daksa, Tuna netra, Tunarungu, dan Tunawicara) dan berkebutuhan khusus.

JANGKAUAN FASILITAS PENGGUNA

Kriteria Umum

- Anak-anak : R. anak (ruang baca dan bermain)
- Remaja, dewasa, Lansia : Area (*binding place*, *exhibition place*, *creative hub*, dan *Library*).
- Semua rentang usia : Taman baca dan eksplorasi, area (*binding place* dan *exhibition place*).

Kriteria Khusus

- Berkebutuhan khusus (autisme) : R. koleksi, *collaborative room*, studio seni rupa, studio seni kriya, R. pameran, dan area *binding place*

No.	Jumlah Penduduk (Jiwa)	Jumlah Koleksi (Judul)
1	< 200.000	5.000
2	200.001 - 1.000.000	5.000 - 25.000
3	1.000.001 - 3.000.000	25.000 - 75.000
4	dst. (kelipatan 100.000)	Penambahan 2.500 judul

Perhitungan penambahan jumlah koleksi per tahun [12].

JENIS KOLEKSI

Terdiri atas 6000 koleksi [7]

- Koleksi anak-anak
- Koleksi difabel
- Koleksi umum
- Koleksi filsafat dan psikologi
- Koleksi agama
- Koleksi sosial
- Koleksi bahasa
- Koleksi sains dan matematika
- Koleksi teknologi
- koleksi seni dan rekreasi
- Koleksi literatur dan sastra
- Koleksi sejarah

JAM LAYANAN

Senin - Kamis	08.00 - 19.00
Jum'at	08.00 - 18.00
Istirahat jum'at	11.00 - 13.00
Sabtu - Minggu	08.00 - 13.00

Jam Layanan [17].

Library

Pengikat

Creative Hub

FUNGSI PRIMER

Auditorium

Taman baca dan eksplorasi

FUNGSI SEKUNDER

Area parkir

Loading dock

Gudang

Musholla

Restroom

Ruang kesehatan


Ruang keamanan

Janitor

MEP (ruang panel listrik, genset, & pemipaian)

FUNGSI PENUNJANG

INFORMASI TAPAK

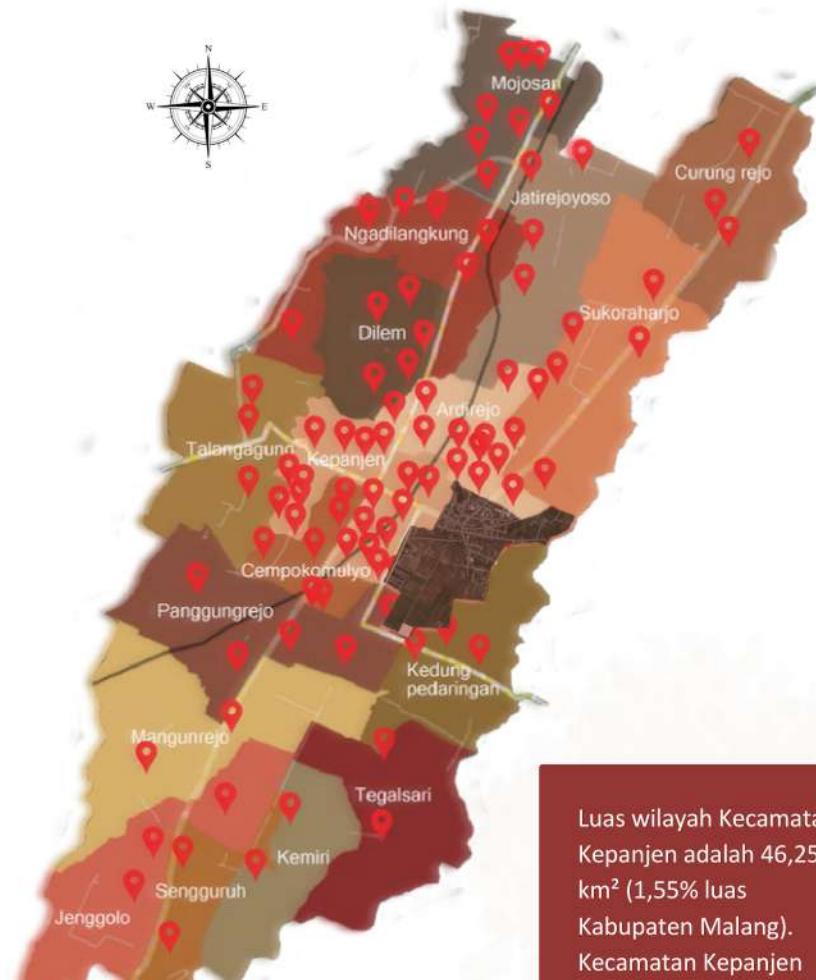

Peta Kecamatan Kepanjen
dan persebaran pendidikan
[51].


Luas wilayah Kecamatan Kepanjen adalah 46,25 km² (1,55% luas Kabupaten Malang). Kecamatan Kepanjen Terdiri dari 14 desa dan 4 Kelurahan.

TAPAK


Berlokasi di Jalan Trunojoyo, Penarukan, Kepanjen, Kabupaten Malang, Provinsi Jawa Timur. Memiliki luas 1.44 Ha


REGULASI

KLB	RTH	KDB	GSB
5.0-8.0	Min 10%	30%-60%	= 1/2 x Jalan

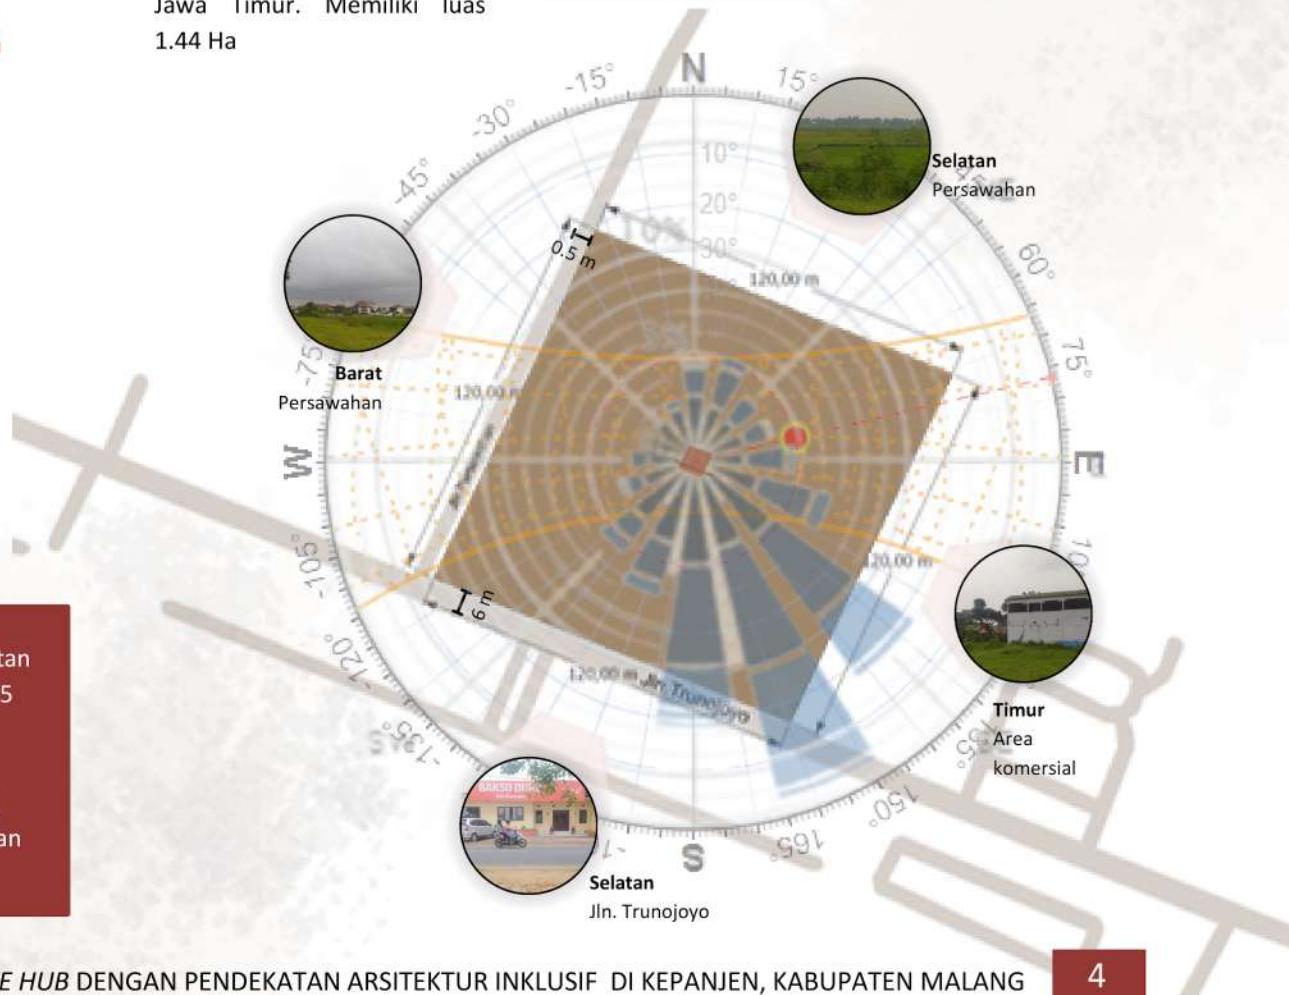

Bab Proses Rancangan

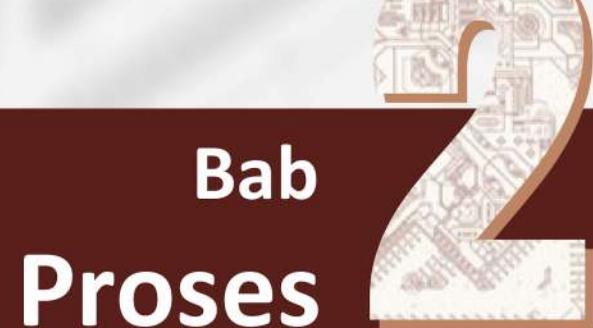

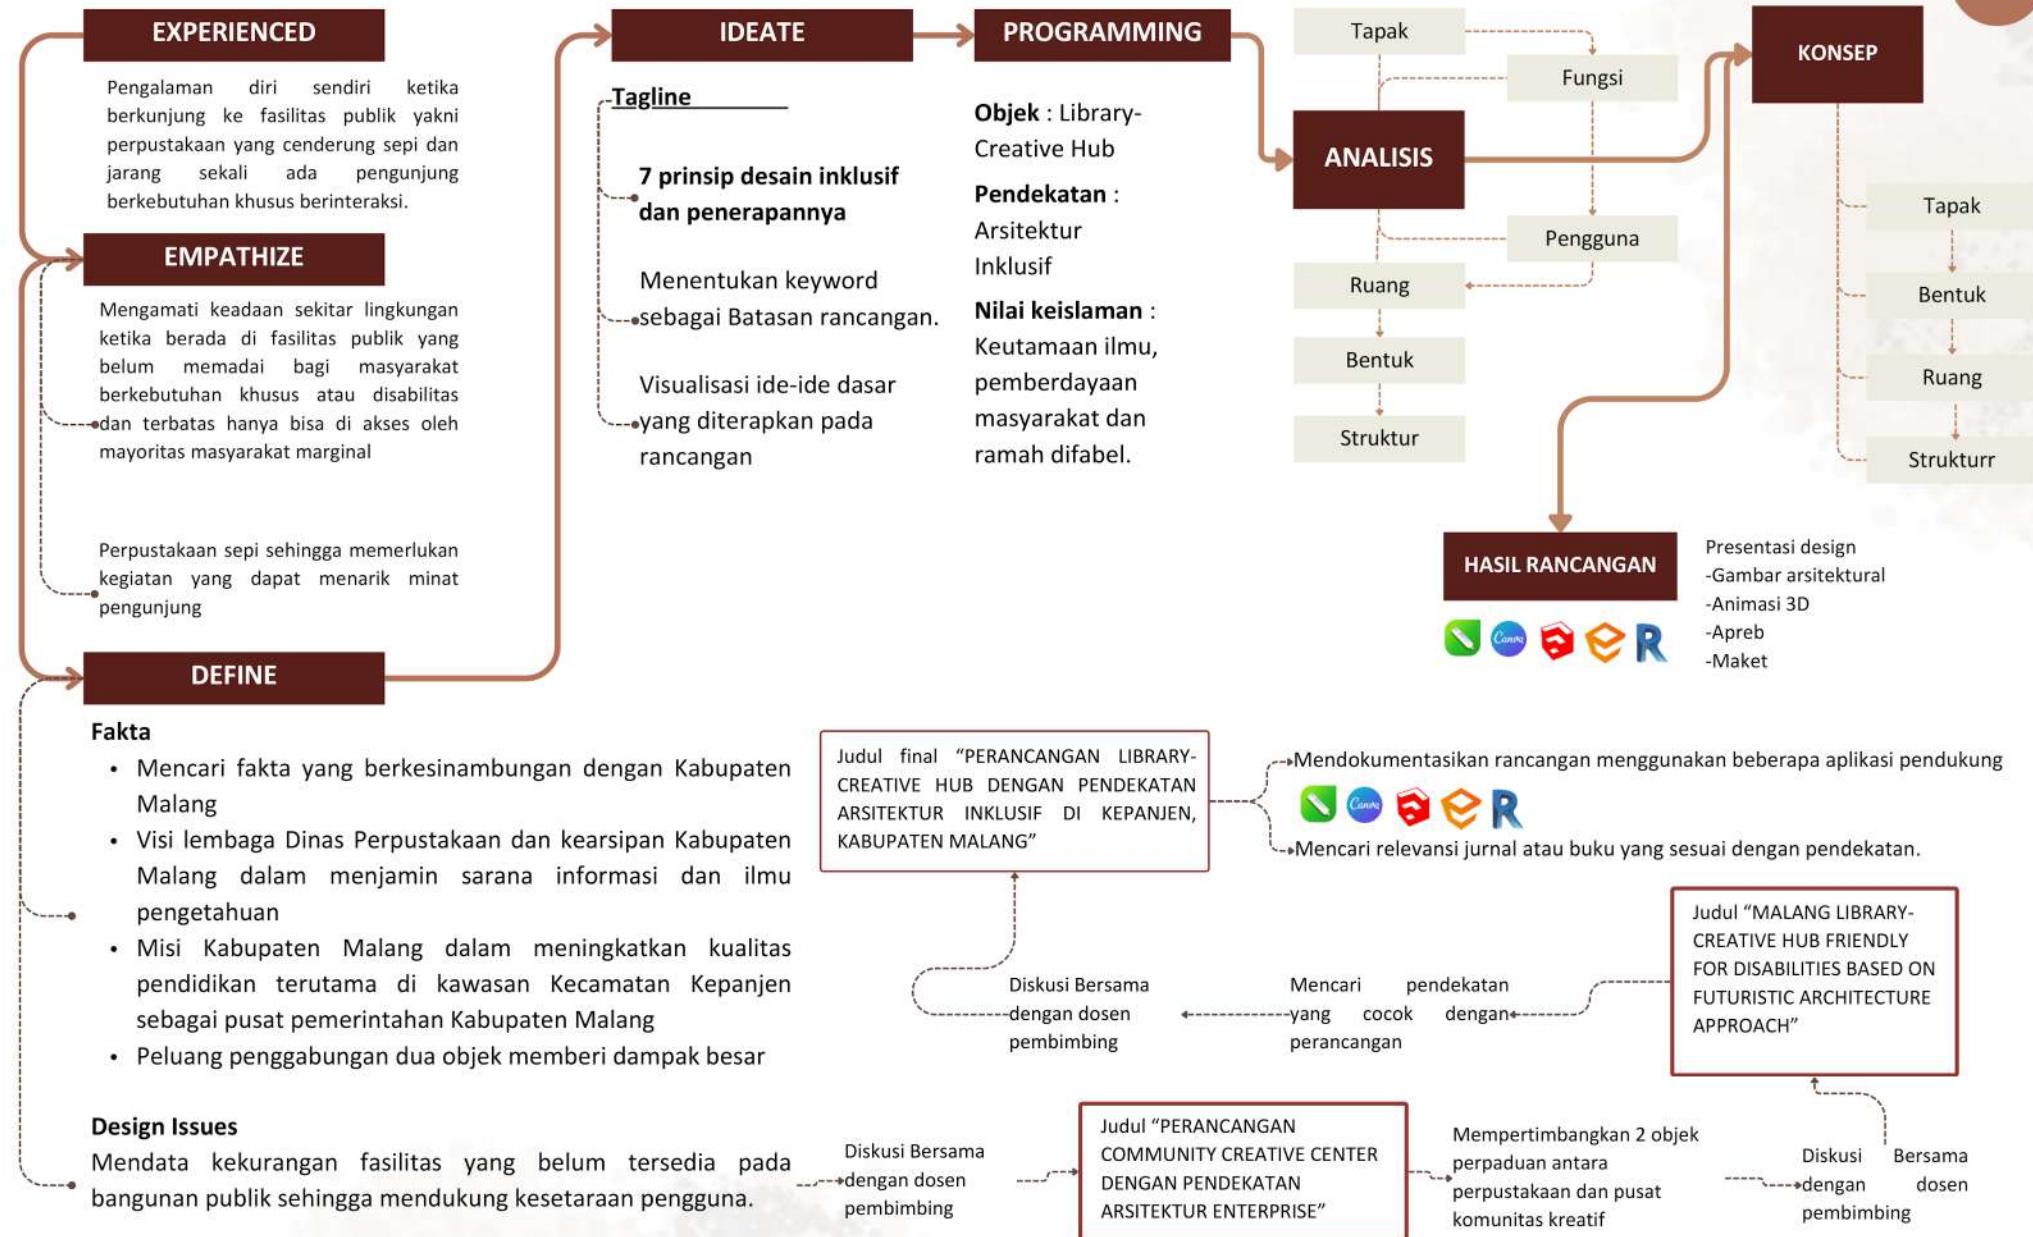

Bab Konsep Rancangan



KONSEP DASAR

ISU

1

Pelayanan fasilitas publik yang baik mampu meningkatkan kualitas penilaian seseorang terhadap sebuah tempat yang telah dikunjungi.

2

Penggabungan 2 objek yakni *Library* dan *Creative hub* karena Perpustakaan cenderung sepi pengunjung

3

Potensi Masyarakat Kreatif yang belum terwadahi

4

Masyarakat berkebutuhan khusus atau disabilitas tersisihkan dari masyarakat marginal

NILAI KEISLAMAN

ilmu, Pemberdayaan manusia dan Ramah disabilitas

+

PENDEKATAN

Arsitektur Inklusif

“ CELEBRATING INCLUSIVITY IN LIBRARY-CREATIVE HUB ”

Makna “Celebrating inclusivity” mengacu pada keterlibatan desain yang mempertimbangkan kebutuhan semua kalangan dengan tujuan menghilangkan hambatan dan mempromosikan partisipasi dan keterlibatan yang setara dalam lingkungan binaan. Makna “in Library-Creative Hub” mengacu pada objek yang akan dirancang dengan pembelajaran dan keterlibatan komunitas dalam pembelajaran. Perpustakaan dan pusat komunitas kreatif yang tidak hanya berfokus pada penyediaan dan peminjaman buku tetapi juga menjadi ruang untuk aktivitas seni dan kreativitas.

SOLUSI

Rancangan pusat penyediaan informasi dan perwadahan aktivitas kreatif dengan fasilitas inklusif sehingga setara dalam penggunaan.

PRINSIP DESAIN

Kesetaraan dalam penggunaan

Menyediakan cara penggunaan yang sama dan menyatukan semua pengguna dalam satu tempat tanpa stigmatisasi pengguna mana pun.

Fleksibilitas penggunaan

Memberikan beberapa pilihan metode penggunaan dan memfasilitasi akurasi dan presisi pengguna.

Penggunaan yang sederhana dan intuitif

Menyerdehanakan desain dan memperhatikan desain agar mudah dimengerti pengguna mana pun.

Informasi yang jelas

Desain yang mudah dipahami dengan menyajikan informasi yang diperlukan secara efektif kepada pengguna, terlepas dari kondisi sekitar atau kemampuan sensorik pengguna

Toleransi terhadap kesalahan

Desain rancangan yang meminimalkan bahaya dan konsekuensi buruk dari tindakan yang tidak disengaja.

Upaya fisik yang rendah

Meminimalkan desain memberi kekuatan lebih.

Ukuran dan ruang untuk pencapaian dan penggunaan

Ukuran ruang mempertimbangkan jangkauan pengguna terlepas dari ukuran tubuh, postur, atau mobilitas pengguna.[9]

KONSEP TAPAK

Kesetaraan dalam penggunaan



Area parkir

Area parkir terbagi menjadi 2 bagian yakni area parkir pengunjung dan area parkir pengelola dengan kriteria yang sama. Dilengkapi dengan jalur pedestrian, jalur penurunan kursi roda dan guiding block dalam satu jalur sirkulasi.



Parkir pengelola



Taman



Garden


Taman dan garden

Sebagai area komunal untuk belajar dan bersantai dalam satu zona tanpa adanya perbedaan penggunaan

Fleksibilitas penggunaan

Jalur pengunjung, pengelola dan kendaraan

Penggunaan guiding block ukuran 30x30 cm dengan material logam serta Jalan pedestrian dengan material batu granit kasar dan paving block hexagonal. Pada jalur kendaraan memakai material asphalt.

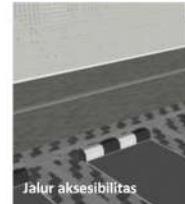

Jalur aksesibilitas

Ramp

Penggunaan ramp pendek dengan lebar 3 sampai 4 meter dengan ketinggian 0,15 m dari permukaan tanah pada setiap jalur exit bangunan



Ramp

Toleransi terhadap kesalahan

Pembatas tapak

Penggunaan pembatas pagar tembok setinggi 60 cm dan dilengkapi dengan pagar besi BRC menghindari adanya hewan yang masuk ke dalam tapak



Pembatas tapak



Vegetasi pengusir hama



Material

Vegetasi pengusir hama

Penggunaan tanaman Marigold pada bagian area yang dekat area persawahan.

Material

Penggunaan material yang tidak licin pada jalur pedestrian yakni material batu granit kasar dan paving block hexagonal



Penggunaan yang sederhana dan intuitif

Gerbang entrance dan exit (kendaraan)

Gapura tinggi sebagai penanda akses masuk utama dan gapura lebih kecil sebagai penanda akses keluar.



Gerbang entrance dan exit (Manusia)

Gapura penanda akses masuk dan keluar manusia kedalam dan keluar tapak



Informasi yang jelas

Vegetasi penunjuk arah

Penggunaan pohon glodokan tiang sebagai vegetasi penunjuk arah



Vegetasi penunjuk arah

Sculpture

Penanda arah masuk kedalam tapak



signage

Penggunaan signage sebagai penanda bangunan




Signage

Upaya fisik yang rendah

Pembagian tapak

Massa bangunan berada di pusat tapak yang dikelilingi oleh lahan parkir dan lahan hijau

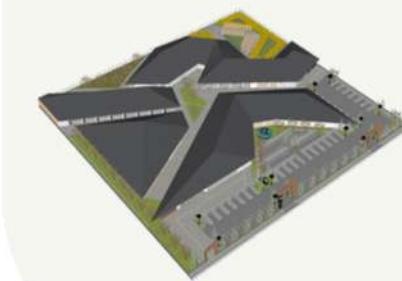

Zona massa bangunan

Ukuran dan ruang untuk pencapaian dan penggunaan

Ukuran jalur aksesibilitas


Lebar jalur aksesibilitas kurang lebih 5 meter dengan pembagian jalur guiding block berada ditengah dan jalur kusi roda atau biasa berada disamping kanan kiri



Jalur aksesibilitas



KONSEP RUANG

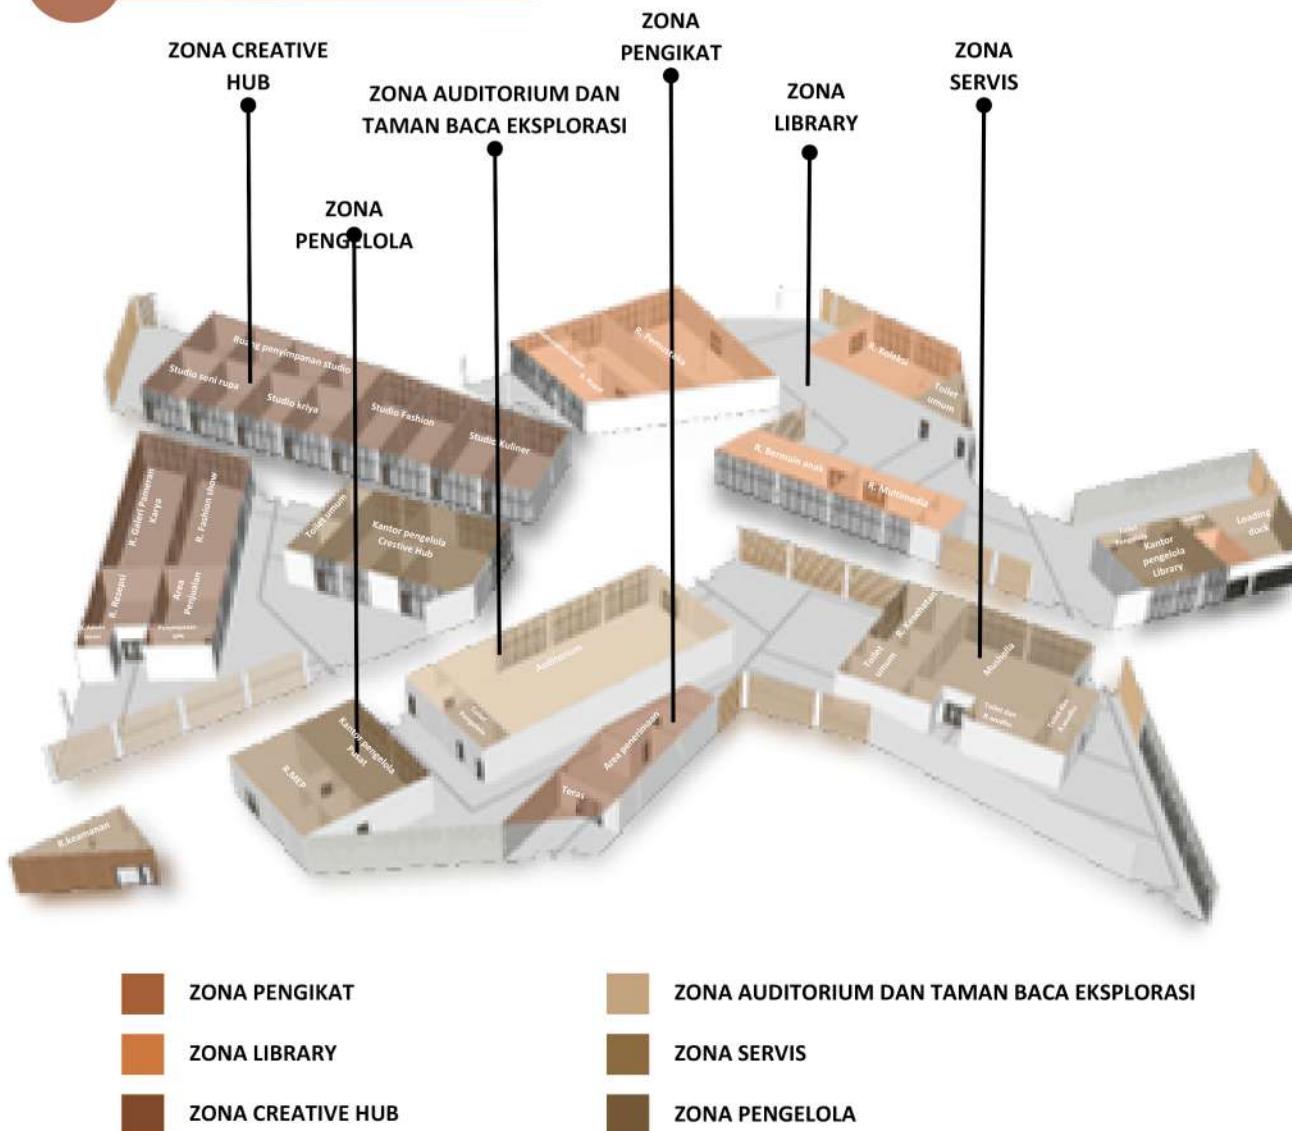

Ukuran dan ruang untuk pencapaian dan penggunaan

Ukuran jalur aksesibilitas

Lebar jalur aksesibilitas kurang lebih 5 meter dengan pembagian jalur guiding block berada ditengah dan jalur kusi roda atau biasa berada disamping kanan kiri

Ukuran ruang

Lebar ruang disesuaikan dengan kebutuhan sirkulasi



Pintu

Desain pintu yang lebar antara 1 sampai 2 meter dan ketinggian 2,4 meter

Guiding block


Jarak minimal guiding block adalah 50 cm dari dinding



Fleksibilitas penggunaan



Jalur pengunjung, pengelola dan kendaraan
Penggunaan guiding block ukuran 30x30 cm dengan material logam serta Jalan pedestrian dengan material batu granit kasar dan paving block hexagonal. Pada jalur kendaraan memakai material asphalt.

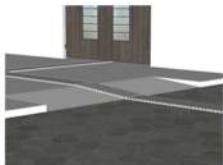

Ramp
Penggunaan ramp pendek dengan lebar 3 sampai 4 meter dengan ketinggian 0,15 m dari permukaan tanah pada setiap jalur exit bangunan



Penyimpanan koleksi buku
diletakkan sesuai dengan zonasi buku dalam satu ruang dengan penanda setiap koleksi



Kesetaraan dalam penggunaan


Kegunaan ruang

Setiap ruang digunakan secara bersama tanpa ada pengolongan atau pengecualian pengunjung

Kegunaan furniture

Penggunaan furniture dengan kegunaan yang sama

Penggunaan yang sederhana dan intuitif

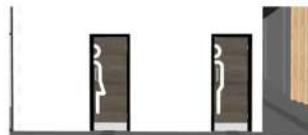

Kamar mandi

Penempatan kamar mandi perempuan di sisi kiri dan kamar mandi laki-laki pada sisi kanan.

Desain furniture

Menyederhanakan desain furniture



Informasi yang jelas




Signage

Papan nama setiap ruang

Speaker

Setiap ruang dilengkapi dengan speaker

Toleransi terhadap kesalahan

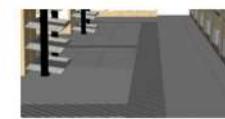

Material

Penggunaan material yang tidak licin pada jalur sirkulasi yakni memakai material granit kasar


Penempatan kolom

Meminimalkan penggunaan kolom ditengah ruang untuk menghindari bahaya

Furniture

furniture yang disediakan tidak bersudut tajam

Upaya fisik yang rendah

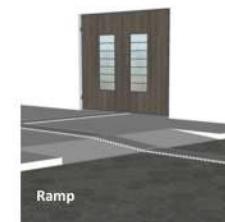



Ramp

Penggunaan ramp pendek dengan lebar 3 sampai 4 meter dengan ketinggian 0,15 m dari permukaan tanah pada setiap jalur exit bangunan

Zona ruang

Setiap ruang berada dalam satu fungsi zona

KONSEP BENTUK DAN TAMPILAN

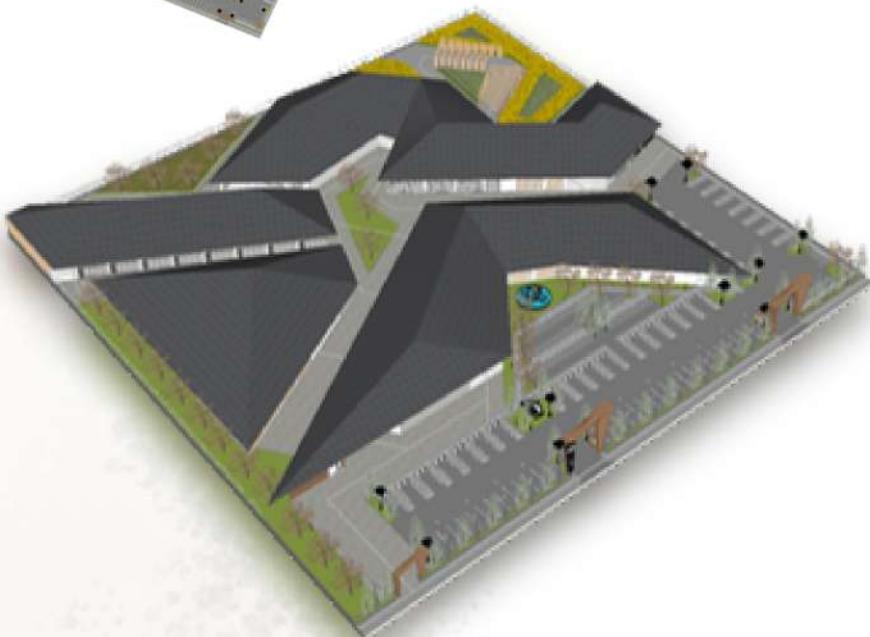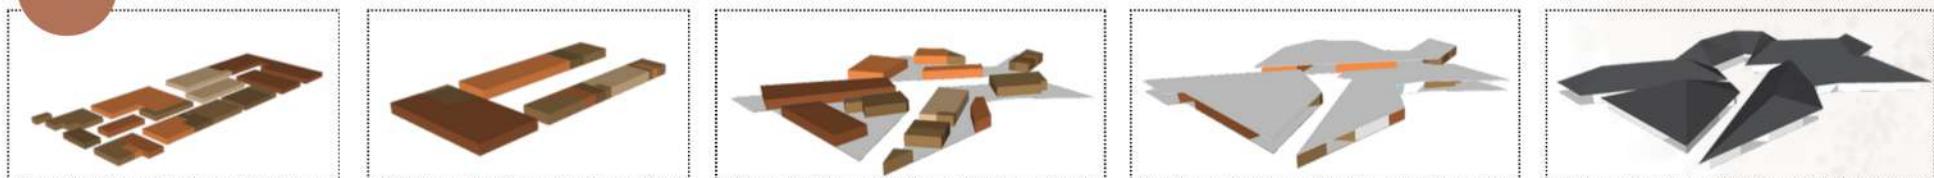

Kesetaraan dalam penggunaan

Zona fungsi bangunan

Persebaran pengguna yang sama dalam setiap zona tanpa adanya bentuk bangunan tertentu untuk setiap pengguna

Fleksibilitas penggunaan

Jalur pengunjung dan pengelola

Penggunaan guiding block ukuran 30x30 cm dengan material logam serta Jalan pedestrian dengan material batu granit kasar dan paving block hexagonal.

Ramp

Penggunaan ramp pendek dengan lebar 3 sampai 4 meter dengan ketinggian 0,15 m dari permukaan tanah pada setiap jalur exit bangunan



Toleransi terhadap kesalahan

Jarak massa bangunan

Jarak massa bangunan kurang lebih 5 meter untuk meminimalkan bahaya akibat sirkulasi 2 arah

Material

Finishing dinding menggunakan plesteran acian dan cat dinding

Secondary skin

Secondary skin pada sisi massa bangunan yang terkena paparan cahaya paling banyak dan sebagai pembatas antara tapak dan bangunan. memakai material cornwood dan semen expose.

Atap

Penggunaan atap perisai atau limas 30 derajat dengan listplank yang berfungsi agar aliran air tidak mengenai bangunan secara langsung





Penggunaan yang sederhana dan intuitif

Entrance bangunan

Entrance bangunsn sejajar lurus dengan arah entrance tapak dan disertai dengan penggunaan teras sebagai penanda.



Entrance bangunan

Informasi yang jelas

Curtain wall

Pemanfaatkan curtain wall sehingga dapat menerima cahaya lebih banyak dan memberikan kesan clean pada facade sekaligus sebagai penanda sensorik signage



Curtain wall

Penggunaan signage sebagai penanda setiap zona



Signage


Upaya fisik yang rendah

Pembagian zona bangunan

Zona massa bangunan di kelompokan sesuai dengan kebutuhan fungsi utama dan aksesibilitas terdekat serta setiap zona mengalami persebaran untuk mempersingkat jarak tempuh.

Bangunan 1 lantai Semi outdoor

Rancangan bangunan 1 lantai semi outdoor dapat mempermudah dan tidak menimbulkan upaya fisik yang berlebih

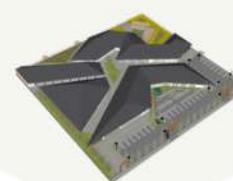

Ukuran dan ruang untuk pencapaian dan penggunaan

Semi outdoor

Bentuk bangunan semi outdoor dengan sirkulasi yang lebar dalam setiap zona.




KONSEP STRUKTUR DAN UTILITAS



Kesetaraan dalam penggunaan

Struktur bangunan

Persebaran struktur individual terbagi menjadi 4 massa bangunan

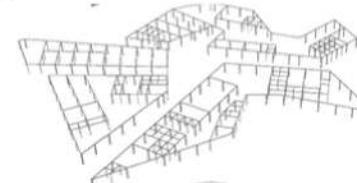

Toleransi terhadap kesalahan

Secondary skin

Secondary skin pada sisi massa bangunan yang terkena paparan cahaya paling banyak dan sebagai pembatas antara tapak dan bangunan. memakai material cornwood dan semen expose.

Atap


Penggunaan atap perisai atau limas 30 derajat dengan listplank yang berfungsi agar aliran air tidak mengenai bangunan secara langsung dan mempertimbangkan kondisi iklim yang cenderung ekstrem.

Kolom

Meminimalkan penggunaan kolom ditengah ruang untuk menghindari bahaya

Pondasi footplat dan pondasi batu kali

Menggunakan pondasi footplat dengan pertimbangan massa bangunan yang sebagian terletak di lahan persawahan sehingga membutuhkan kekuatan pendukung. Menggunakan pondasi batu kali dengan pertimbangan massa bangunan terdiri dari 1 lantai

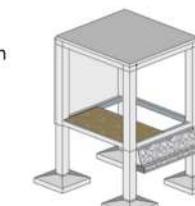

Penggunaan yang sederhana dan intuitif

Pola bangunan

Pola struktur bangunan menyebar menyesuaikan dengan pola bentuk bangunan dengan pola linier



Fleksibilitas penggunaan

Fasad

Memberi pilihan berupa curtain wall, Secondary skin dan dinding sebagai penunjang sensorik.

Informasi yang jelas

Curtain wall

Pemanfaatkan curtain wall sehingga dapat menerima cahaya lebih banyak dan memberikan kesan clean pada facade sekaligus sebagai penanda sensorik

Upaya fisik yang rendah

Kolom dan balok


Menggunakan kolom pipih ukuran 15x40 cm dan kolom praktis 15x15 cm mempertimbangkan rintangan yang akan di lalui jika terdapat kolom yang menonjol. Ukuran balok dan sloof 15x20 cm sebagai pengikat

Ukuran dan ruang untuk pencapaian dan penggunaan


Kolom

Menggunakan kolom dengan bentang 6 meter mempertimbangkan sirkulasi pengguna

UTILITAS AIR BERSIH & KOTOR

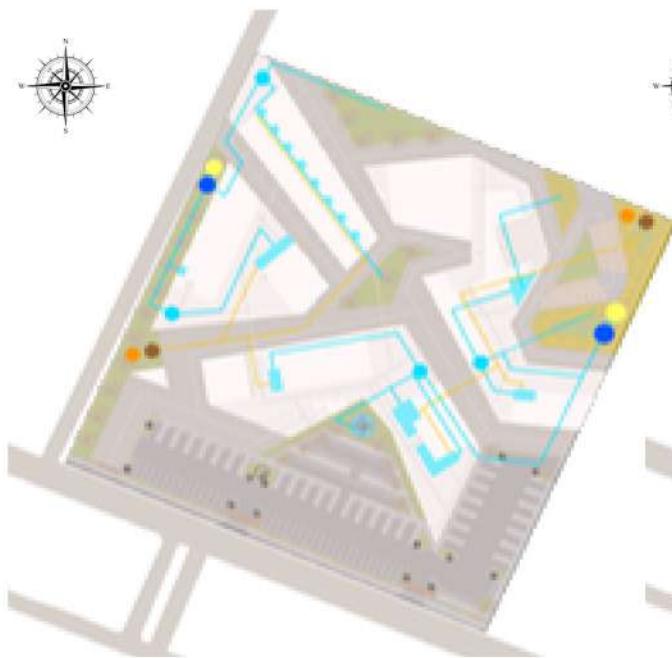

UTILITAS LISTRIK

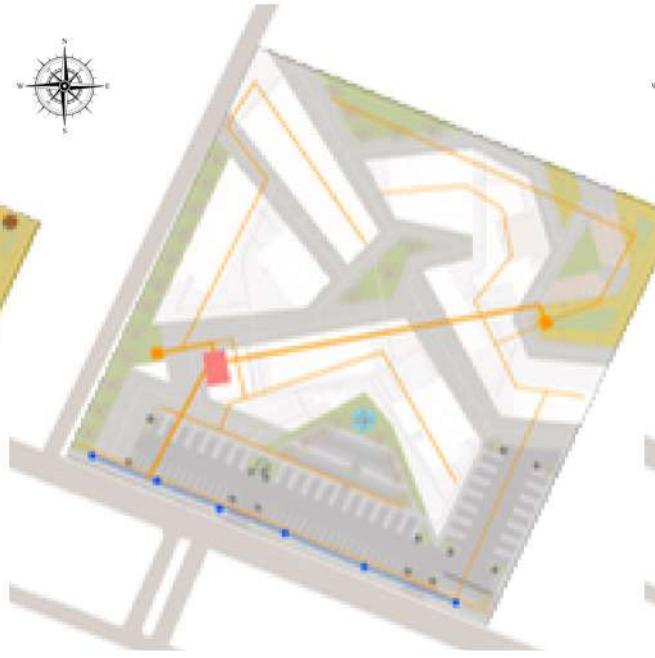


UTILITAS SISTEM KEBAKARAN



Bab
Hasil
Rancangan




HASIL RANCANGAN TAPAK

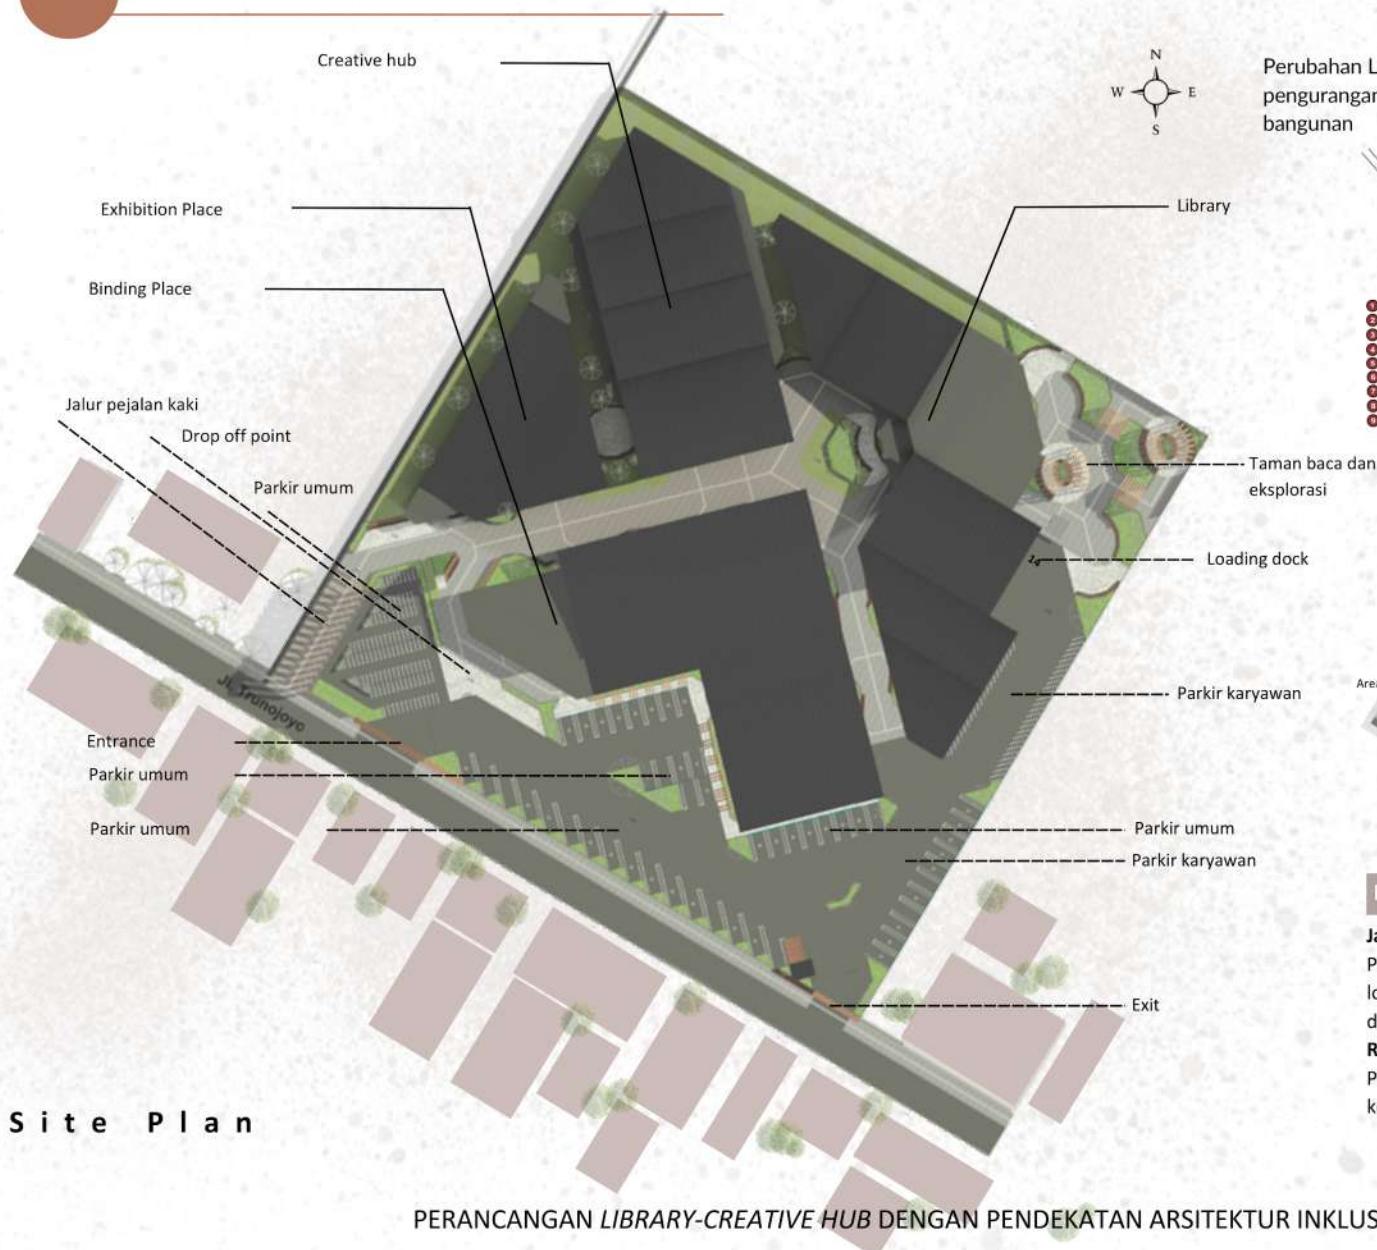

Konsep awal

Perubahan Lanskap dan pengurangan ukuran massa bangunan

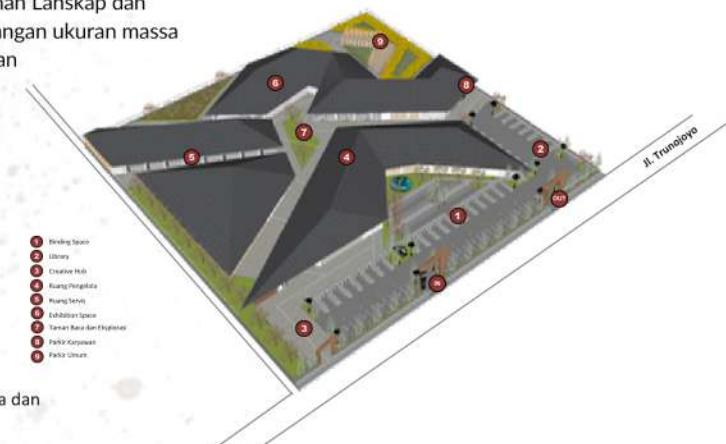


Hasil Akhir

Upaya fisik yang rendah

Pembagian tapak

Massa bangunan berada di pusat tapak yang dikelilingi oleh lahan parkir dan lahan hijau

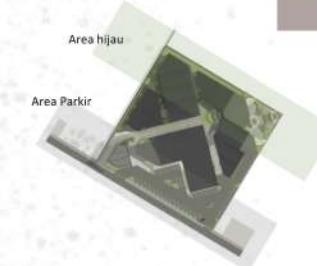


Fleksibilitas Penggunaan

Jalur pengunjung, pengelola dan kendaraan

Penggunaan guiding block ukuran 30x30 cm dengan material logam serta Jalan pedestrain dengan material batu granit kasar dan paving block. Pada jalur kendaraan memakai material asphalt.

Ramp

Penggunaan ramp pendek dengan lebar 1.6 meter dengan ketinggian 0,10 m dari permukaan tanah.

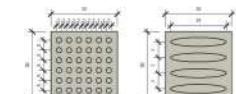



Kesetaraan dalam penggunaan

Taman

Sebagai area komunal untuk belajar dan bersantai dalam satu zona.

Pembatas tapak
Penggunaan pembatas pagar tembok setinggi 1.20 m.

Vegetasi pengusir hama

Penggunaan tanaman Marigold pada bagian area yang dekat area persawahan.

Informasi yang jelas

Vegetasi penunjuk arah

Menggunakan pohon glodokan tiang **Sculpture**
Penanda arah masuk kedalam bangunan

Signage

Signage sebagai penanda tapak



5.00 m

Ukuran dan ruang untuk pencapaian dan penggunaan

Ukuran jalur aksesibilitas

Lebar jalur aksesibilitas kurang lebih 3-5 m.

Area parkir

Terbagi menjadi area parkir pengunjung dan parkir karyawan.

Dilengkapi dengan jalur pedestrian, jalur penurunan kursi roda dan guiding block dalam satu jalur sirkulasi.

H a s i l A k h i r



Penggunaan yang sederhana dan intuitif


Gerbang entrance dan exit (kendaraan dan Manusia)

Gapura sebagai penanda akses masuk dan keluar

HASIL RANCANGAN RUANG



Konsep awal

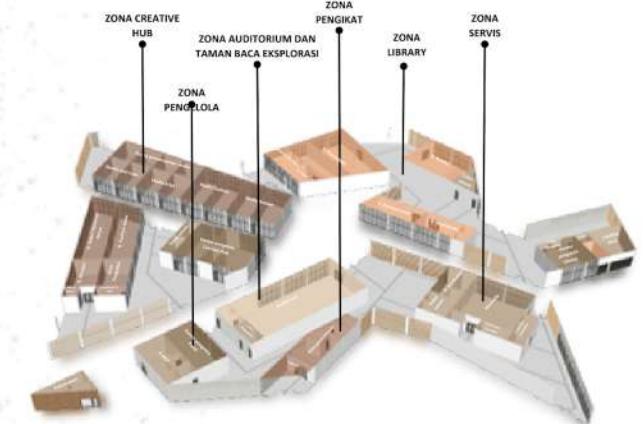

Perubahan pada denah ruang, pengurangan beberapa unit ruang dan penggabungan ruang menjadi 1 area.

Hasil Akhir

Upaya fisik yang rendah

Ramp

Penggunaan ramp pendek dengan lebar 1.6 meter dengan ketinggian 0,10 m dari permukaan tanah.

Kesetaraan dalam penggunaan

Kegunaan ruang

Interior ruang dengan furniture yang menyediakan beberapa penggunaan yang sama

Toleransi terhadap kesalahan

Material

Penggunaan material yang tidak licin pada jalur sirkulasi yakni memakai material granit kasar

Penempatan kolom

Meminimalkan penggunaan kolom ditengah ruang untuk menghindari bahaya

Furniture

furniture tidak bersudut tajam



Informasi yang jelas

Signage

Papan nama setiap ruang

Speaker

Setiap ruang dilengkapi dengan speaker



Ukuran jalur aksesibilitas

Lebar jalur aksesibilitas kurang lebih 3-5 m.

Ukuran ruang

Lebar ruang disesuaikan dengan kebutuhan sirkulasi


Pintu

Desain pintu yang lebar antara 1 sampai 2 meter dan ketinggian 2,4 meter

Guiding block

Jarak minimal guiding block 50 cm dari dinding

Ukuran dan ruang untuk pencapaian dan penggunaan

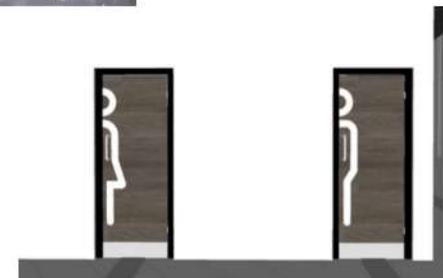

Penggunaan yang sederhana dan intuitif

Kamar mandi

Penempatan kamar mandi perempuan di sisi kiri dan kamar mandi laki-laki pada sisi kanan.



Fleksibilitas Penggunaan


Jalur pejalan kaki

Penggunaan guiding block ukuran 30x30 cm dengan material logam.


Penyimpanan koleksi buku

diletakkan sesuai dengan zonasi buku dalam satu ruang dengan penanda setiap koleksi

HASIL RANCANGAN BENTUK

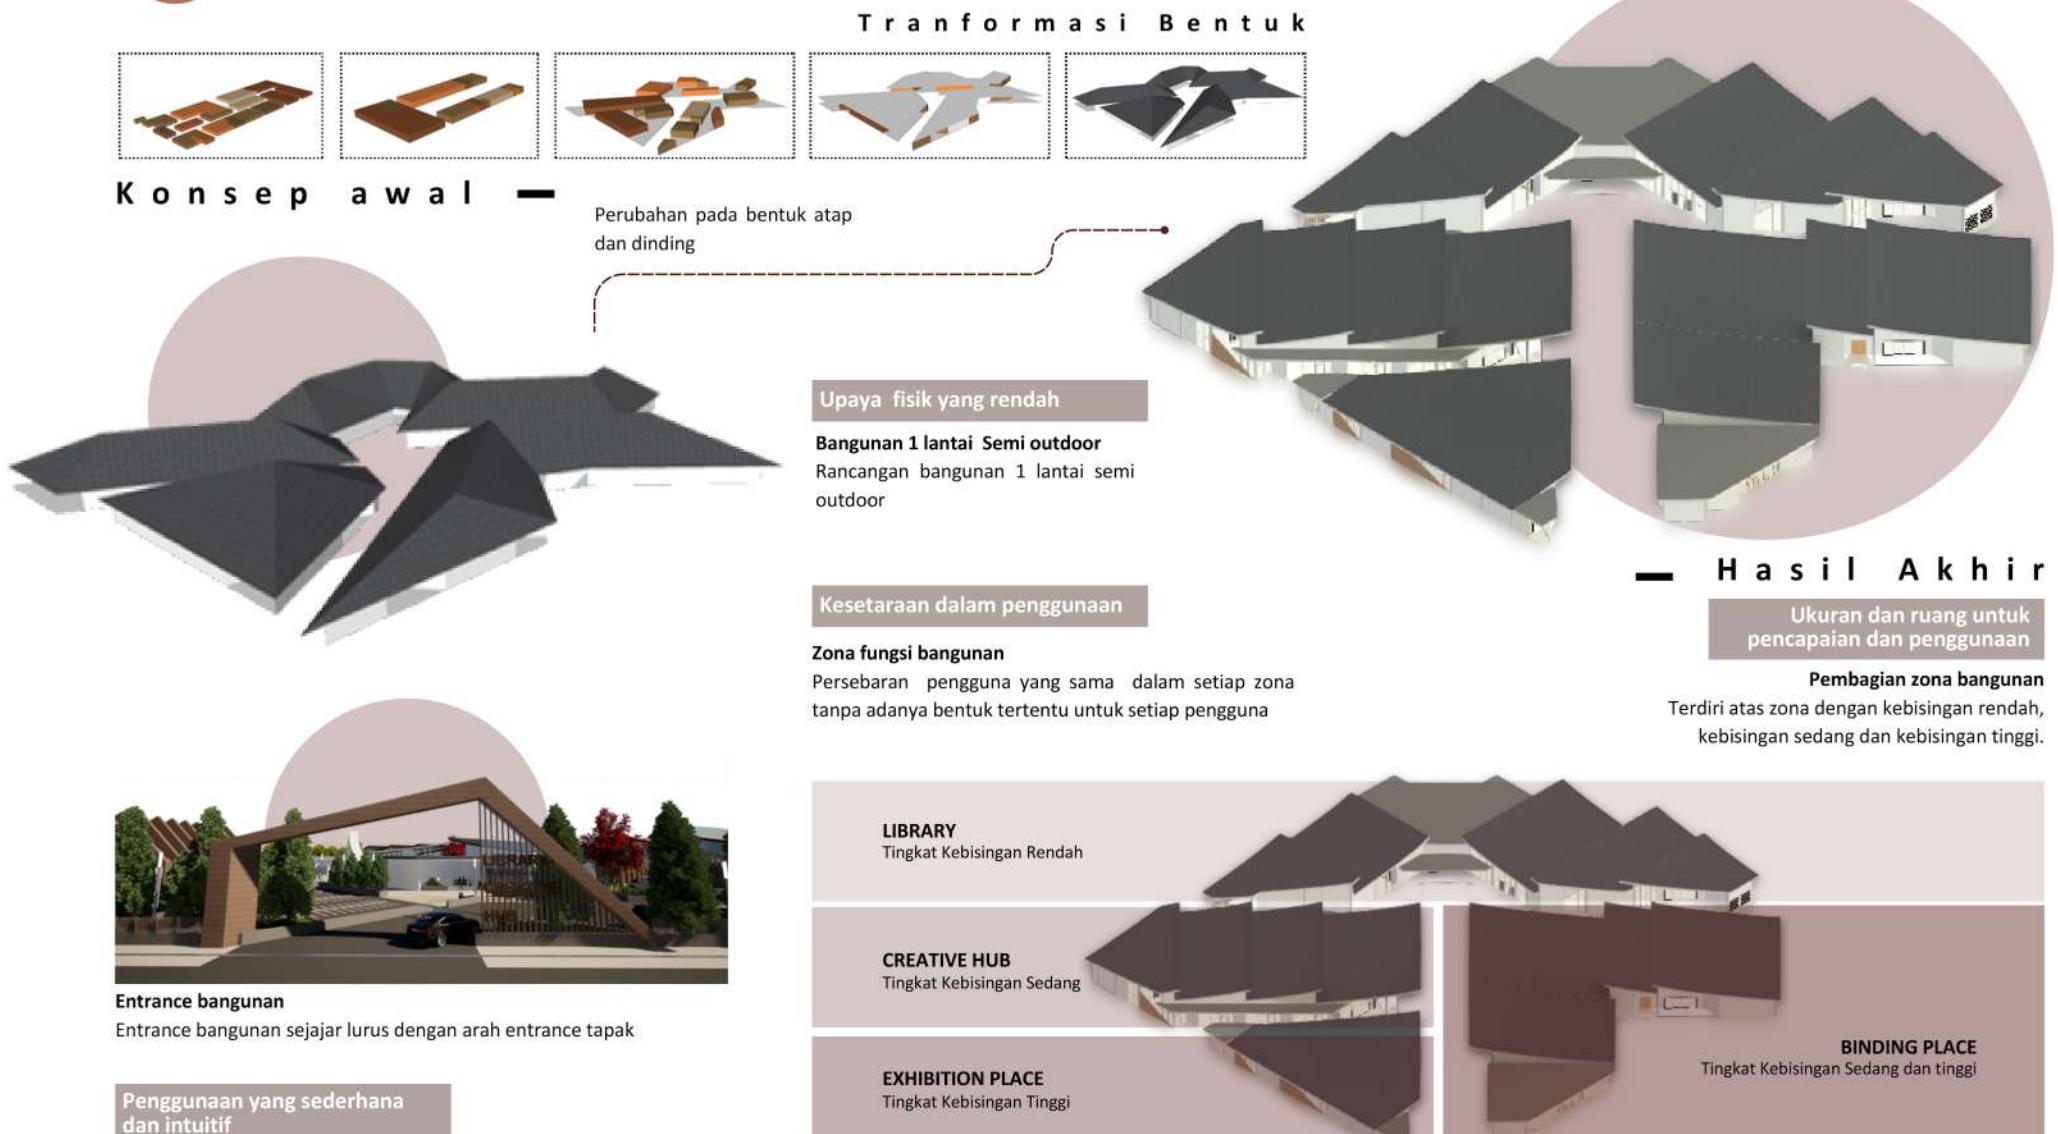

K o n s e p a w a l

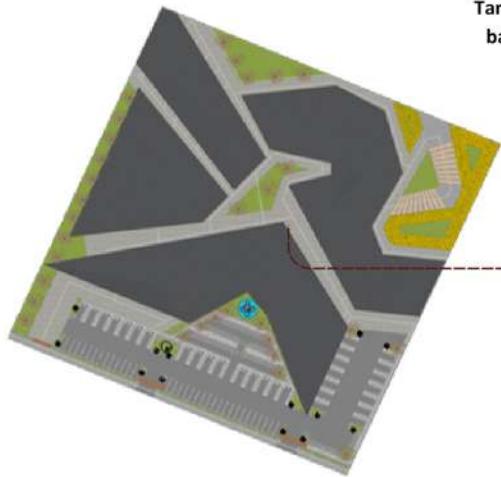

Tampak atas bangunan

— H a s i l A k h i r




Informasi yang jelas

Curtain wall

Memaksimalkan cahaya sekaligus sebagai penanda sensorik

Signage

Penanda setiap zona

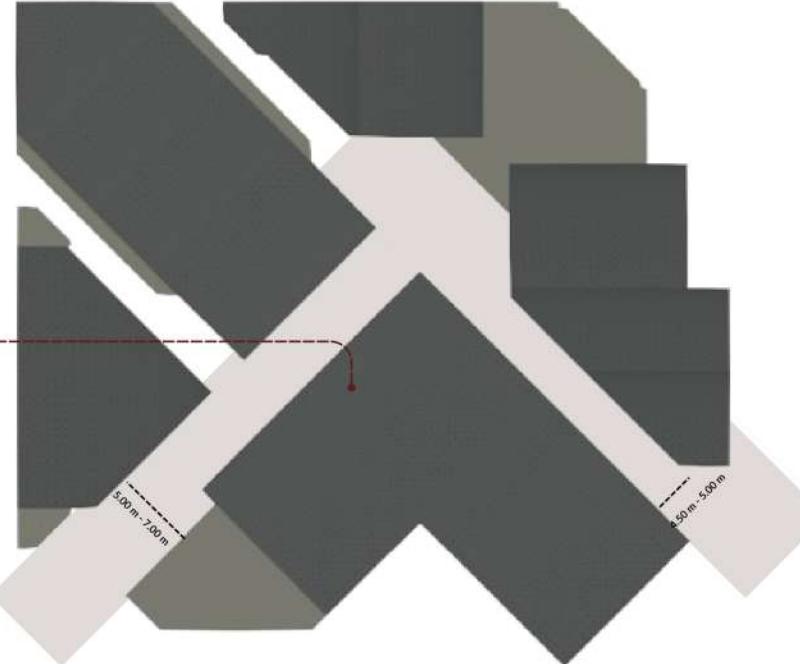

Fleksibilitas Penggunaan

Jalur pengunjung dan pengelola

Penggunaan guiding block ukuran 30x30 cm dengan material logam serta Jalan pedestrian dengan material batu granit kasar dan paving block.

Ramp

Penggunaan ramp pendek dengan lebar 1.6 meter dengan ketinggian 0,10 m dari permukaan tanah.



Toleransi terhadap kesalahan

Jarak massa bangunan

Jarak massa bangunan kurang lebih 5 meter untuk meminimalkan bahaya akibat sirkulasi 2 arah

Atap

Kombinasi atap miring 1 arah dilengkapi listplank dan atap datar,

Material

Finishing dinding menggunakan plesteran acian dan cat dinding



Secondary skin

Secondary skin pada sisi massa bangunan yang terkena paparan cahaya berlebih memakai material cornwood dan semen expose.

HASIL RANCANGAN STRUKTUR DAN UTILITAS

Hasil Akhir

Toleransi terhadap kesalahan


Secondary skin

Secondary skin pada sisi massa bangunan yang terkena paparan cahaya paling banyak dan sebagai pembatas antara tapak dan bangunan. memakai material cornwood dan semen expose.

STRUKTUR


Konsep awal

Perubahan pada ketinggian bangunan, struktur atap dan model bentuk atap

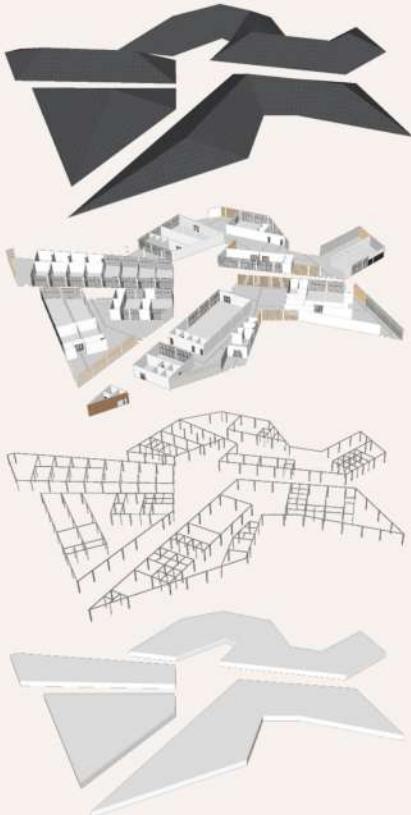


Kolom

Penggunaan kolom mengikuti garis dinding

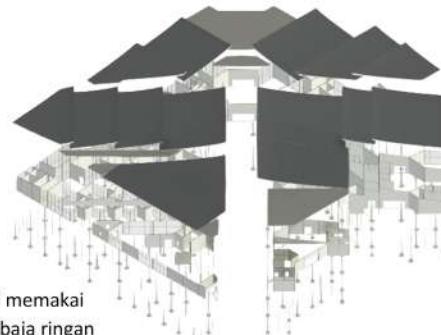



Atap

Penggunaan atap miring 1 sisi memakai material bitumen dan rangka baja ringan satu lapis. Dilengkapi dengan talang beton datar (luifel)

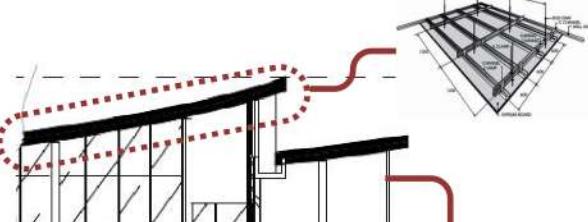

Pondasi footplat

Menggunakan pondasi footplat ukuran 120x140 cm dengan perbedaan kedalaman mengikuti ketinggian dinding.

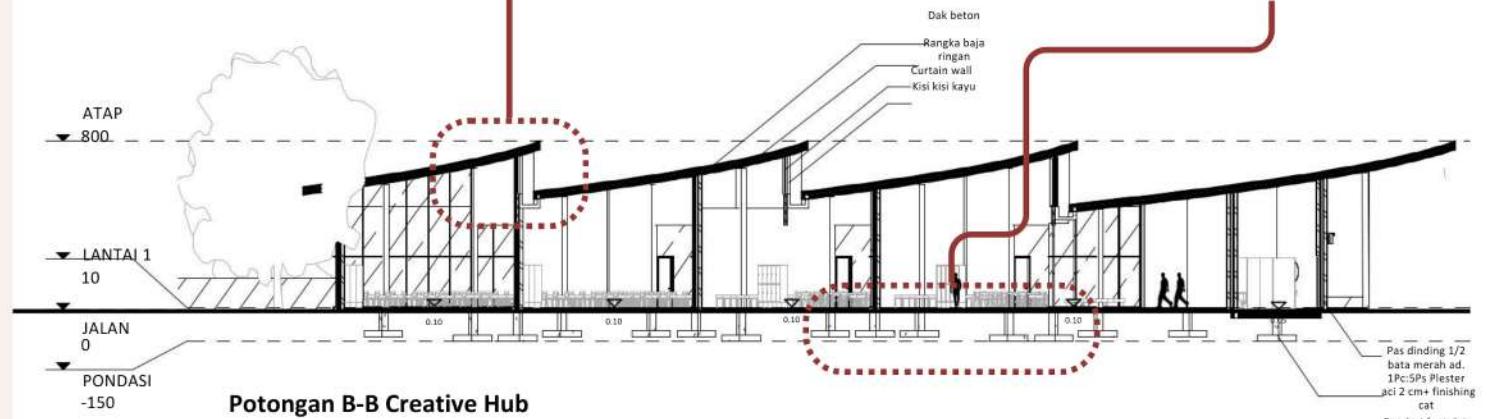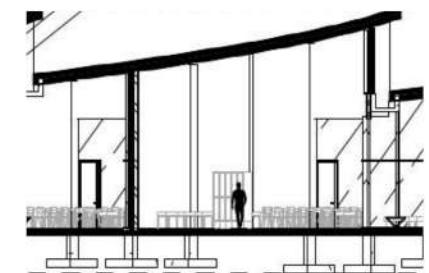

H a s i l A k h i r

Pola bangunan

Pola struktur bangunan menyebar menyesuaikan dengan pola bentuk bangunan dengan pola memusat.



Penggunaan yang sederhana dan intuitif

Fasad

Memberi pilihan berupa curtain wall, Secondary skin dan dinding sebagai penunjang sensorik.




Fleksibilitas Penggunaan

Curtain wall

Pemanfaatan curtain wall sehingga dapat menerima cahaya lebih banyak dan memberikan kesan clean pada facade sekaligus sebagai penanda sensorik



Informasi yang jelas

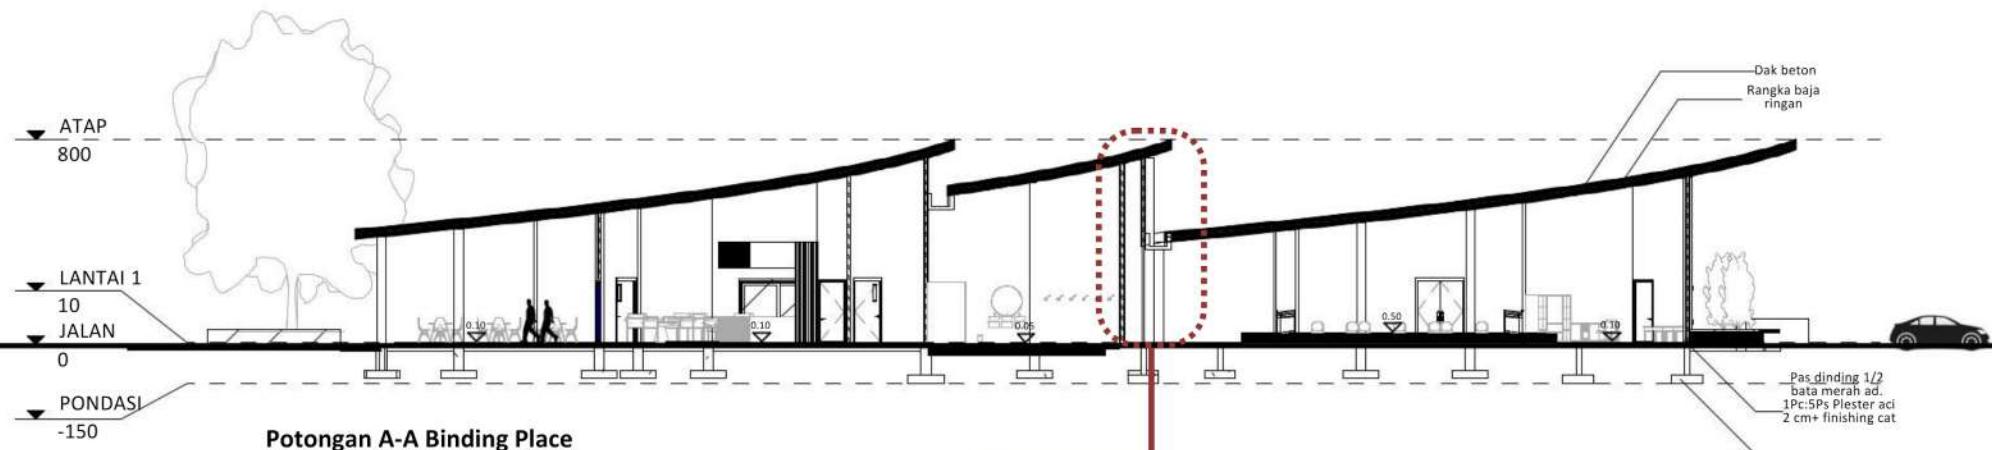

Upaya fisik yang rendah

Kolom dan balok

Menggunakan kolom ukuran 35x35 cm dan kolom praktis 15x15 cm. Ukuran balok dan sloof 15x20 cm sebagai pengikat.

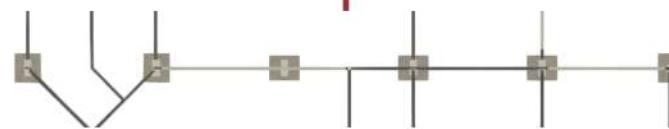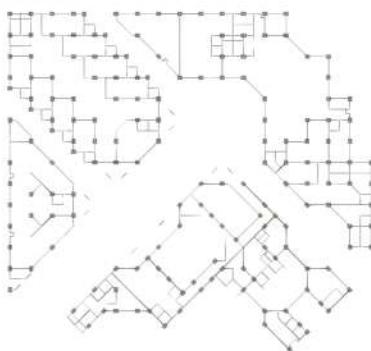

Ukuran dan ruang untuk pencapaian dan penggunaan

Kolom

Menggunakan kolom bentang 6 meter dengan dilatasii (rigid frame) pada pertemuan sudut bangunan yang mengalami perubahan dimensi.

Kesetaraan dalam penggunaan

Struktur bangunan

Persebaran struktur individual terbagi menjadi 4 massa bangunan




UTILITAS

— Hasil Akhir

Air Bersih

Keterangan :

- Pipa Air Dalam
- Pipa Air Luar
- Pipa PDAM
- Sumur
- Underground Tank
- Meteran PDAM
- Pompa Air
- Sprayer Automatic
- Stop Kran
- Jet Washer

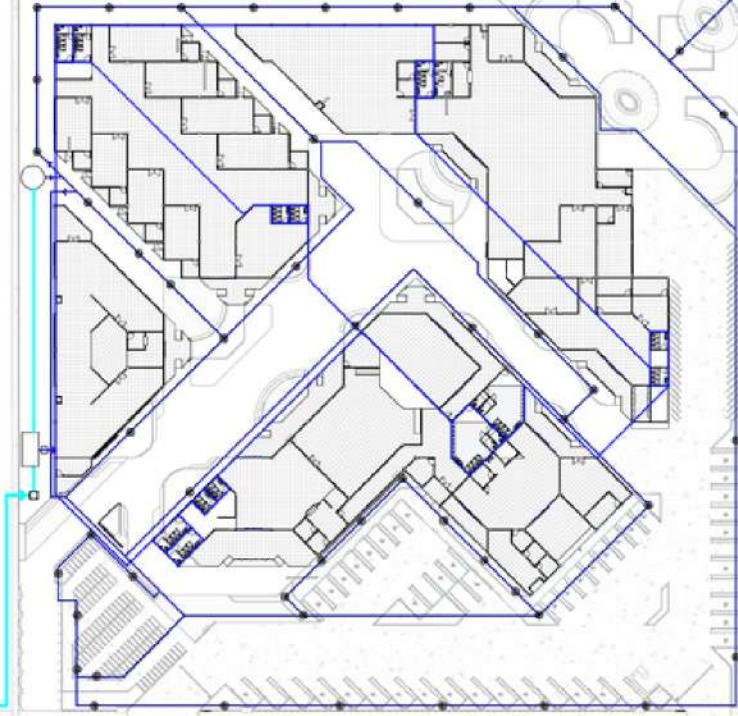


Air bersih diambil dari sumur bor sebagai sumber supply tambahan selain dengan menggunakan pipa saluran PDAM, Selanjutnya dikontrol dengan meteran air yang mengalirkan air ke seluruh tapak melalui sprayer automatic, stop kran dan jet washer

Keterangan :

- Jaringan air kotor
- Jaringan air bekas
- Jaringan air hujan
- Jaringan bak kontrol
- Jaringan akhir
- Bak kontrol
- Septic tank
- Sumur resapan

Air Limbah

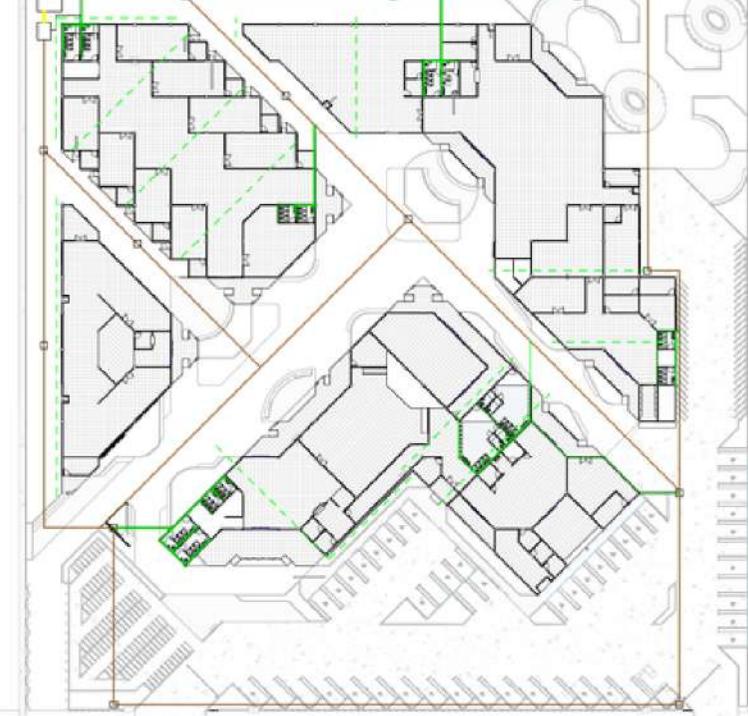

Air limbah dari air hujan disalurkan melalui listplank pada atap dan disalurkan melalui pipa yang terhubung dengan pipa air bekas kemudian melalui sesi penyaringan yang menghasilkan air jernih sebagai penyimpanan air tambahan. Air limbah yang berasal dari air kotor akan disalurkan melalui bak kontrol selanjutnya disesii penyaringan lewat septic tank dan sumur resapan


UTILITAS

— Hasil Akhir —

Elektrikal

Keterangan :

- Jaringan distribusi listrik
- Jaringan titik lampu
- Listrik PLN
- Meteran
- Kotak panel
- MCB

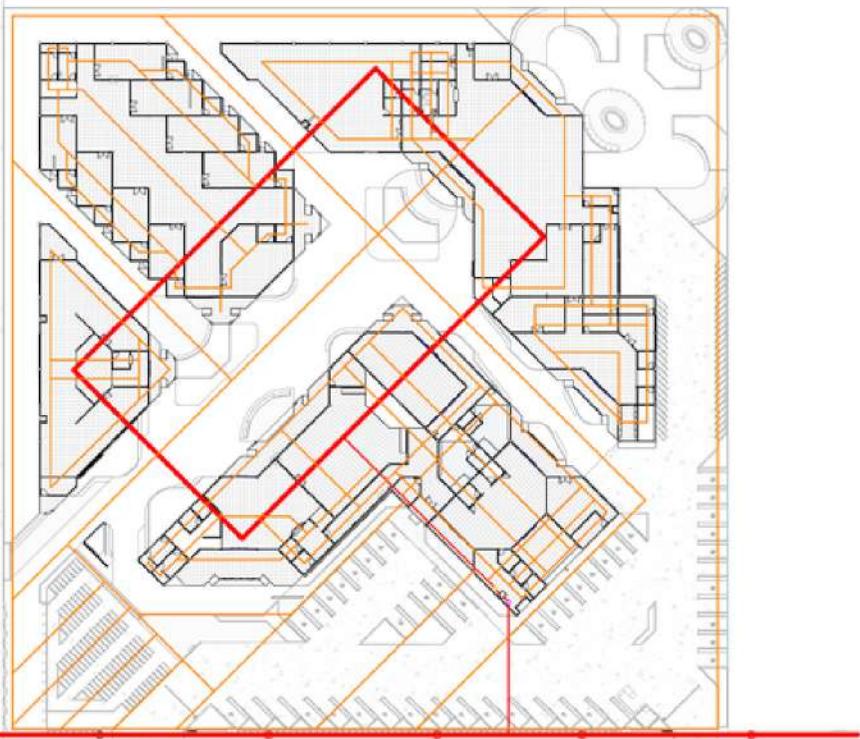


Aliran listrik berasal dari jaringan listrik PLN setempat yang disalurkan melalui kabel jaringan dan dikontrol oleh genset.

Keterangan :

- Jaringan dry pipe system
- Pintu darurat
- Jalur darurat Kendaraan
- Titik kumpul
- Sprinkler
- Hidrant
- APAR
- Smoke detector
- Hose reel

Penanggulangan Bahaya Kebakaran

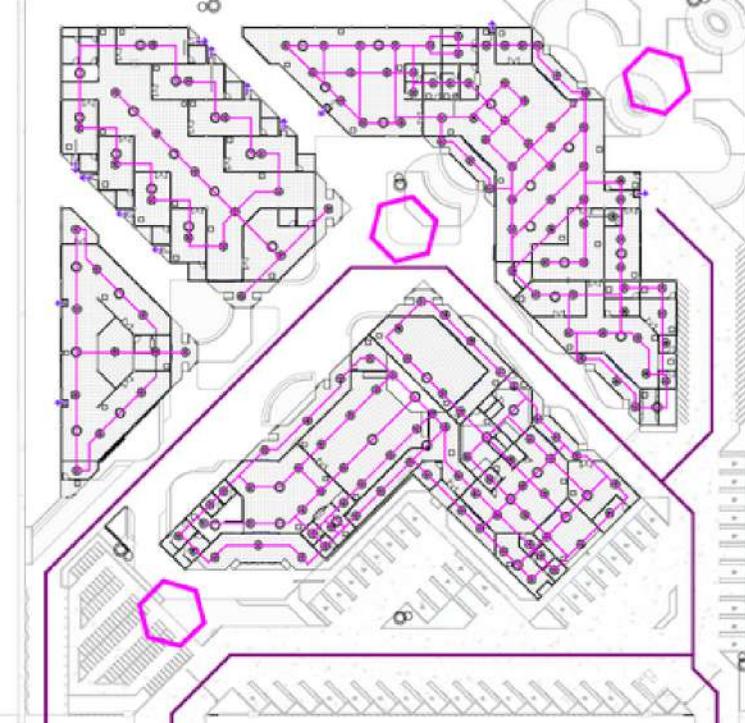

Disetiap ruangan tersedia *sprinkler system* yang terhubung dengan *dry pipe system* dan *smoke detector*. Terdapat 3 titik kumpul evakuasi dan pintu keluar darurat pada setiap bangunan.

Bab Penutup



KESIMPULAN DAN SARAN

KESIMPULAN

Penelitian ini berhasil mengidentifikasi dan mengimplementasikan konsep arsitektur inklusif yang disesuaikan dengan desain perancangan *Library-Creative Hub* di Kabupaten malang. Beberapa poin penting yang dapat disimpulkan dari penelitian ini adalah:

- 1. Pentingnya Ruang Publik yang Inklusif:** Perancangan library-creative hub dengan pendekatan arsitektur inklusif menunjukkan pentingnya menciptakan ruang publik yang dapat diakses oleh semua orang tanpa terkecuali, termasuk mereka yang memiliki berbagai kebutuhan khusus.
- 2. Dukungan terhadap Kreativitas dan Pembelajaran:** Library-creative hub ini dirancang untuk mendukung kreativitas dan pembelajaran bagi seluruh masyarakat, tidak hanya sebagai tempat penyimpanan buku, tetapi juga sebagai pusat kegiatan kreatif dan pembelajaran.
- 3. Penerapan Prinsip Desain Inklusif:** Melalui penggunaan pendekatan arsitektur inklusif, perancangan ini memperhatikan aksesibilitas, kenyamanan, dan keberagaman kebutuhan pengguna, termasuk penyandang disabilitas.
- 4. Mendorong Minat Baca dan Kreativitas:** Penelitian dan perancangan ini diharapkan dapat meningkatkan minat baca dan kreativitas masyarakat, sehingga berdampak positif pada pendidikan dan ekonomi lokal.

SARAN

- 1. Kemitraan dengan Komunitas Lokal:** Membangun kemitraan dengan komunitas lokal, institusi pendidikan, dan pelaku industri kreatif untuk mengisi kegiatan dan program di library-creative hub.
- 2. Pelatihan dan Pendidikan:** Menyelenggarakan pelatihan dan program pendidikan bagi masyarakat terkait dengan literasi, seni, teknologi, dan keterampilan lainnya untuk meningkatkan partisipasi dan pengembangan diri.
- 3. Perluasan Aksesibilitas:** Memperluas aksesibilitas fisik dan digital agar lebih banyak orang dapat memanfaatkan fasilitas dan sumber daya yang ada, termasuk menyediakan layanan online dan mengoptimalkan fasilitas bagi penyandang disabilitas.
- 4. Pengelolaan Berkelanjutan:** Mengembangkan model pengelolaan yang berkelanjutan untuk memastikan kelangsungan operasional dan pemeliharaan fasilitas library-creative hub dalam jangka panjang.

Daftar Pustaka

DAFTAR PUSTAKA

- [1] "<https://eulp.malangkab.go.id/mlg/default/page?title=bkad-opd-peresmian-gedung-ub-jakarta-dan-penandatanganan-nphd>" Accessed: Mar. 21, 2023. [Online]. Available: <https://eulp.malangkab.go.id/mlg/default/page?title=bkad-opd-peresmian-gedung-ub-jakarta-dan-penandatanganan-nphd>
- [2] <https://malangkab.go.id/mlg/default/page?title=perpustakaan> (Accessed Mar. 21, 2023).
- [3] A. Yani, "Tingkatkan Literasi Warga Kabupaten Malang, Tambah 153 Perpustakaan Desa," *Radar Malang Online*, Feb. 10, 2023. <https://radarmalang.jawapos.com/malang-raya/10/02/2023/tingkatkan-literasi-warga-kabupaten-malang-tambah-153-perpustakaan-desa/> (accessed Mar. 21, 2023).
- [4] "Kabupaten Malang | DINAS PERPUSTAKAAN DAN KEARSIPAN PROVINSI JAWA TIMUR." <https://disperpusip.jatimprov.go.id/2011/06/11/kabupaten-malang/> (accessed Mar. 21, 2023).
- [5] "Desak Perpustakaan Ramah Difabel | Radar Malang Online." <https://radarmalang.jawapos.com/malang-raya/kota-malang/15/12/2022/desak-perpustakaan-ramah-difabel/> (accessed Mar. 21, 2023).
- [6] "UU_No._43_Tahun_2007_tentang_Perpustakaan_.pdf." Accessed: Mar. 21, 2023. [Online]. Available: https://jdih.perpusnas.go.id/file_peraturan/UU_No._43_Tahun_2007_tentang_Perpustakaan_.pdf
- [7] "Perka_8_2017_SNP_Perpustakaan_Kab_Kota_Salinan.pdf." Accessed: Apr. 04, 2023. [Online]. Available: https://jdih.perpusnas.go.id/file_peraturan/Perka_8_2017_SNP_Perpustakaan_Kab_Kota_Salinan.pdf
- [8] "Selamat datang di Website Kemenparekraf." https://kemenparekraf.go.id/layanan/Sub_sektor-Ekonomi-Kreatif (accessed Apr. 04, 2023).
- [9] Laurens, J.M. dan Tanuwidjaja, Gunawan " Melalui Pendekatan Desain Inklusi Menuju Arsitektur yang Humanis", *Semnas.Menuju.Ars.Empati*, Mei 2012.
- [10] Chandra, A.T.G. dan Jaya, A.M."Aplikasi Metoda Arsitektur Inklusif pada Ruang Ekspresi Seni bagi Penyandang Disabilitas" Accessed: Mar. 23, 2023. [Online]. Available: https://ejurnal.its.ac.id/index.php/sains_seni/article/viewFile/74554/6964
- [11] "Arti kata pustaka - Kamus Besar Bahasa Indonesia (KBBI) Online." <https://kbbi.web.id/pustaka> (accessed Mar. 12, 2023).
- [12] "SNI_7495-2009_Pepus-Umum-libre.pdf." Accessed: Mar. 23, 2023. [Online]. Available: https://d1wqxts1xzle7.cloudfront.net/33890028/SNI_7495-2009_Pepus-Umum-libre.pdf?1402113862=&response-content-disposition=inline%3B+filename%3DSNI_7495_2009_Pepus_Umum.pdf&Expires=1679570235&Signature=Nq~InFW85WsVZyd4p1lg6FEyCr7oXrimWiZ5Bs6BQ~4SFAdB5ZTkzJytTjPElx0xqF89JsWetsY
- [13] M. M. Ridwan, I. Ismaya, S. Syahdan, A. M. Aminullah, and N. Jamaluddin, "Perpustakaan Konvensional, Hibrida, Perpustakaan Digital dan Bookless Library," *Maktabatun J. Perpust. Dan Inf.*, vol. 1, no. 1, Art. no. 1, Mar. 2021.
- [14] "Arti kata kreatif - Kamus Besar Bahasa Indonesia (KBBI) Online." <https://kbbi.web.id/kreatif> (accessed Mar. 12, 2023).
- [15] J. Dovey, A. Pratt, S. Moreton, T. Virani, J. Merkel, and J. Lansdowne, "Creative hubs: Understanding the new economy," May 2016, Accessed: Mar. 13, 2023. [Online]. Available: <https://uwe-repository.worktribe.com/output/5973064/creative-hubs-understanding-the-new-economy>
- [16] "Standar Ruang Kreative Center | PDF," *Scribd*. <https://id.scribd.com/document/348352011/Standar-Ruang-Kreative-Center> (accessed Mar. 30, 2023).
- [17] "Jenis-jenis Layanan Perpustakaan | DINAS PERPUSTAKAAN DAN KEARSIPAN PROVINSI JAWA TIMUR." <https://disperpusip.jatimprov.go.id/jenis-jenis-layanan-perpustakaan/> (accessed Apr. 02, 2023).

- [18] "Kriya." https://kemenparekraf.go.id/layanan/Sub_sektor-Ekonomi-Kreatif/kriya (accessed Apr. 02, 2023).
- [19] "Kuliner." https://kemenparekraf.go.id/layanan/Sub_sektor-Ekonomi-Kreatif/kuliner (accessed Apr. 02, 2023).
- [20] "Seni Rupa." https://kemenparekraf.go.id/layanan/Sub_sektor-Ekonomi-Kreatif/seni-rupa (accessed Apr. 02, 2023).
- [21] "Fesyen." https://kemenparekraf.go.id/layanan/Sub_sektor-Ekonomi-Kreatif/fesyen (accessed Apr. 02, 2023).
- [22] "026db291884d52d057f91df7ff864c34.pdf." Accessed: Apr. 03, 2023. [Online]. Available: <https://dispusip.jembranakab.go.id/assets/pedoman/026db291884d52d057f91df7ff864c34.pdf>
- [23] "neufert-data-arsitek-jilid-2.pdf." Accessed: Apr. 04, 2023. [Online]. Available: <https://monalisaword.files.wordpress.com/2015/12/neufert-data-arsitek-jilid-2.pdf>
- [24] "Layanan Perpustakaan Umum Panduan IFLA-UNESCO untuk Pengembangan Perpustakaan.pdf." Accessed: Mar. 23, 2023. [Online]. Available: http://pustaka.unp.ac.id/file/abstrak_kki/E BOOKS/Layanan%20Perpustakaan%20Umum%20Panduan%20IFLA-UNESCO%20untuk%20Pengembangan%20Perpustakaan.pdf
- [25] R. A. Mawardi, "Apa Itu Multimedia? Ini Pengertian, Elemen, dan Jenisnya," *detikedu*. <https://www.detik.com/edu/detikpedia/d-6142968/apa-itu-multimedia-ini-pengertian-elemen-dan-jenisnya> (accessed Apr. 04, 2023).
- [26] "vdocuments.net_neufert-3rd-edition-english-56aebb2be103e.pdf."
- [27] "Arti kata arsitektur - Kamus Besar Bahasa Indonesia (KBBI) Online." <https://kbbi.web.id/arsitektur> (accessed Apr. 12, 2023).
- [28] "Hasil Pencarian - KBBI Daring." <https://kbbi.kemdikbud.go.id/entri/disabilitas> (accessed Apr. 12, 2023).
- [29] "Arti Kata 'inklusif' Menurut Kamus Besar Bahasa Indonesia | KBBI.co.id." <https://www.kbbi.co.id/arti-kata/inklusif> (accessed Apr. 12, 2023).
- [30] H.-L. Wong, "Designing Inclusive Environments Accessible to All".
- [31] "7 Prinsip | Pusat Keunggulan dalam Desain Universal." <https://universaldesign.ie/what-is-universal-design/the-7-principles/> (accessed Jun. 07, 2023).
- [32] "Guidance on the 2010 ADA Standards for Accessible Design".
- [33] Klobility, "Klobility - Aksesibilitas untuk Penyandang Disabilitas," *klobility*, Oct. 23, 2019. <https://www.klobility.id/post/aksesibilitas-permenpupr> (accessed Apr. 13, 2023).
- [34] Salsabila, A.S. dan Rizqiyah, Fardilla "Arsitektur Inklusif sebagai Pendekatan pada Perancangan Pusat Pelatihan dan Pengembangan Keterampilan Tuna Daksa Accessed: Apr. 12, 2023. [Online]. Available: https://ejurnal.its.ac.id/index.php/sains_seni/article/viewFile/70164/6959
- [35] "Perancangan Ramp pada Bangunan - Arsitur Studio." <https://www.arsitur.com/2017/12/peranca> ngan-ramp-pada-bangunan.html (accessed Apr. 13, 2023).
- [36] "WILLYS: Fungsi Komponen Pada Lift/Elevator Bag3." <https://bulan6.blogspot.com/p/fungsi-komponen-pada-liftelelevator-bag3.html> (accessed Apr. 13, 2023).
- [37] "Led Moving Display Board," *indiamart.com*. <https://www.indiamart.com/proddetail/led-moving-display-board-3836498691.html> (accessed Apr. 13, 2023).
- [38] Kompasiana.com, "Running Text yang Asal Running," *KOMPASIANA*, May 25, 2012. <https://www.kompasiana.com/masteddy/55109937813311d138bc6a21/running-text-yang-asal-running> (accessed Apr. 13, 2023).
- [39] "Tafsir Surat Al-'Alaq, ayat 1-5." <http://www.ibnukatsironline.com/2015/10/tafsir-surat-al-alaq-ayat-1-5.html> (accessed Apr. 17, 2023).
- [40] "Surat Al-Mujadilah Ayat 11," *Tafsir AlQuran Online*. <https://tafsirq.com/permalink/ayat/5115> (accessed Apr. 18, 2023).
- [41] "Surat Az-Zukhruf Ayat 32," *Tafsir AlQuran Online*. <https://tafsirq.com/permalink/ayat/4357> (accessed Apr. 18, 2023).
- [42] "Surat Al-Hujurat Ayat 13," *Tafsir AlQuran Online*. <https://tafsirq.com/permalink/ayat/4625> (accessed Apr. 18, 2023).
- [43] "Gedung-Malang-Creative-Center-MCC-yang-terletak-di-Jalan-Ahmad-Yani-Kecajatimtimes-Pb783824c03b05185.md.jpg (600×450)." <https://risetcdn.jatimtimes.com/images/2022/08/21/Gedung-Malang-Creative-Center-MCC-yang-terletak-di-Jalan-Ahmad-Yani-Kecajatimtimes-Pb783824c03b05185.md.jpg> (600×450)."

- Center-MCC-yang-terletak-di-Jalan-Ahmad-Yani-Kecajatimtimes-Pb783824c03b05185.md.jpg (accessed May 02, 2023).
- [44] "Update 28 juni 2022 profile malang creative center.pdf," *Google Docs*. https://drive.google.com/file/d/1OyNuux9sD8FAE0iKjM8MXQ3U_hSXnMM2/view?usp=share_link&usp=embed_facebook (accessed May 02, 2023).
- [45] M. E. Team 1, "Tingkatkan Minat Baca, Dispussipda MoU Kelurahan Guna Pinjam Buku Via Kelurahan," *Memontum*, Jan. 15, 2021. <https://memontum.com/tingkatkan-minat-baca-dispussipda-mou-kelurahan-guna-pinjam-buku-via-kelurahan> (accessed May 03, 2023).
- [46] M. Septiani and A. W. Anggraita, "Desain Interior Perpustakaan Umum Kota Malang dengan Konsep Friendly dan Penerapan Batik Malang Kuceswara," *J. Desain Inter.*, vol. 4, no. 1, p. 01, Jun. 2019, doi: 10.12962/j12345678.v4i1.4657.
- [47]
- <https://architizer.com/firms/architectenbureau-marlies-rohmer>, "De Zeester by Architectenbureau Marlies Rohmer," *Architizer*, Jan. 10, 2013. <https://architizer.com/projects/de-zeester/> (accessed May 04, 2023).
- [48] <https://architizer.com/firms/alan-dunlop-architect-limited>, "Hazelwood School by Alan Dunlop Architect Limited," *Architizer*, Jan. 11, 2011. <https://architizer.com/projects/hazelwood-school/> (accessed May 04, 2023).
- [49] "Case study: Hazelwood School | A&DS." <https://www.ads.org.uk/case-study/hazelwood-school> (accessed May 04, 2023).
- [50] Akaibara, "Profil Kecamatan Kepanjen, Kabupaten Malang," *Ngalam.co*, Jul. 2016, [Online]. Available: <https://ngalam.co/2016/07/27/profil-kecamatan-kepanjen-kabupaten-malang/>
- [51] D. PENDIDIKAN, "Daftar Lengkap Sekolah di Kec. Kepanjen, Kab. Malang Beserta Alamatnya," *DATA PENDIDIKAN*. <https://datapendidikan.com:443/kab/malang/kepanjen/> (accessed May 10, 2023).
- [52] "PERDA Kab. Malang No. 1 Tahun 2018 tentang BANGUNAN GEDUNG [JDIH BPK RI].," <https://peraturan.bpk.go.id/Home/Details/86078/perda-kab-malang-no-1-tahun-2018> (accessed May 11, 2023).
- [53] "Malang, Indonesia - Sunrise, sunset, dawn and dusk times for the whole year," *Gisma*. <https://www.gisma.com/en/location/malang.html> (accessed May 11, 2023).

Lampiran

LEGENDA :

1. Entrance
2. The LitHub Center
3. The LitHub Auditorium
4. The LitHub Café
5. The LitHub Health
6. Musholla
7. The LitHub Service
8. The LitHub Exhibition
9. Pos satpam
10. Creative Hub
11. Library
12. Taman Baca dan Eksplorasi
13. The LitHub Office
14. Loading dock
15. Drop off point
16. Jalur Pejalan Kaki
17. Parkir Karyawan
18. Parkir Umum
19. Exit



Layout Plan

1 : 850



ARSITEKTUR
UIN MALANG

PRODI TEKNIK ARSITEKTUR
FAKULTAS SAINS DAN TEKNOLOGI
UIN MAULANA MALIK IBRAHIM
MALANG

JUDUL PERANCANGAN

Perancangan Library-Creative Hub
dengan Pendekatan Arsitektur Inklusif
di Kepanjen, Kabupaten Malang

LOKASI PERANCANGAN

Jl. Trunojoyo, Penarukan, Kec.
Kepanjen, Malang, Jawa Timur

NAMA MAHASISWA

Kharismawati Noor
NIM 200606110003

DOSEN PEMBIMBING 1

Dr. Yulia Eka Putrie, M.T

DOSEN PEMBIMBING 2

Anita Andriya Ningsih, S.S. M.Pd

JUDUL GAMBAR

Layout Plan

SKALA

1 : 850

NO. GAMBAR
A401

LEGENDA :

1. Entrance
2. Binding Space
3. Exhibition Place
4. Pos satpam
5. Creative Hub
6. Library
7. Taman Baca dan Eksplorasi
8. Loading dock
9. Drop off point
10. Jalur Pejalan Kaki
11. Parkir Karyawan
12. Parkir Umum
13. Exit



Site Plan

1 : 850



ARSITEKTUR
UIN MALANG

PRODI TEKNIK ARSITEKTUR
FAKULTAS SAINS DAN TEKNOLOGI
UIN MAULANA MALIK IBRAHIM
MALANG

JUDUL PERANCANGAN

Perancangan Library-Creative Hub
dengan Pendekatan Arsitektur Inklusif
di Kepanjen, Kabupaten Malang

LOKASI PERANCANGAN

Jl. Trunojoyo, Penarukan, Kec.
Kepanjen, Malang, Jawa Timur

NAMA MAHASISWA

Kharismawati Noor
NIM 200606110003

DOSEN PEMBIMBING 1

Dr. Yulia Eka Putrie, M.T

DOSEN PEMBIMBING 2

Anita Andriya Ningsih, S.S. M.Pd

JUDUL GAMBAR

Site Plan

SKALA
1 : 850

NO. GAMBAR
A402



ARSITEKTUR
UIN MALANG



Tampak Kawasan Barat

1 : 800



Tampak Kawasan Timur

1 : 800

PRODI TEKNIK ARSITEKTUR
FAKULTAS SAINS DAN TEKNOLOGI
UIN MAULANA MALIK IBRAHIM
MALANG

JUDUL PERANCANGAN

Perancangan Library-Creative Hub
dengan Pendekatan Arsitektur Inklusif
di Kepanjen, Kabupaten Malang

LOKASI PERANCANGAN

Jl. Trunojoyo, Penarukan, Kec.
Kepanjen, Malang, Jawa Timur

NAMA MAHASISWA

Kharismawati Noor
NIM 200606110003

DOSEN PEMBIMBING 1

Dr. Yulia Eka Putrie, M.T

DOSEN PEMBIMBING 2

Anita Andriya Ningsih, S.S. M.Pd

JUDUL GAMBAR

Tampak Kawasan Barat Timur

SKALA

1 : 800

NO. GAMBAR

A403



ARSITEKTUR
UIN MALANG

PRODI TEKNIK ARSITEKTUR
FAKULTAS SAINS DAN TEKNOLOGI
UIN MAULANA MALIK IBRAHIM
MALANG

JUDUL PERANCANGAN

Perancangan Library-Creative Hub
dengan Pendekatan Arsitektur Inklusif
di Kepanjen, Kabupaten Malang

LOKASI PERANCANGAN

Jl. Trunojoyo, Penarukan, Kec.
Kepanjen, Malang, Jawa Timur

NAMA MAHASISWA

Kharismawati Noor
NIM 200606110003

DOSEN PEMBIMBING 1

Dr. Yulia Eka Putrie, M.T

DOSEN PEMBIMBING 2

Anita Andriya Ningsih, S.S. M.Pd

JUDUL GAMBAR

Tampak Kawasan Utara Selatan

SKALA
1 : 800

NO. GAMBAR
A404



Tampak Kawasan Utara

1 : 800



Tampak Kawasan Selatan

1 : 800



ARSITEKTUR
UIN MALANG

PRODI TEKNIK ARSITEKTUR
FAKULTAS SAINS DAN TEKNOLOGI
UIN MAULANA MALIK IBRAHIM
MALANG

JUDUL PERANCANGAN

Perancangan Library-Creative Hub
dengan Pendekatan Arsitektur Inklusif
di Kepanjen, Kabupaten Malang

LOKASI PERANCANGAN

Jl. Trunojoyo, Penarukan, Kec.
Kepanjen, Malang, Jawa Timur

NAMA MAHASISWA

Kharismawati Noor
NIM 200606110003

DOSEN PEMBIMBING 1

Dr. Yulia Eka Putrie, M.T

DOSEN PEMBIMBING 2

Anita Andriya Ningsih, S.S. M.Pd

JUDUL GAMBAR

Potongan A-A Dan B-B Kawasan

SKALA
1 : 800

NO. GAMBAR
A405



Potongan A-A Kawasan

1 : 800



Potongan B-B Kawasan

1 : 800



ARSITEKTUR
UIN MALANG

PRODI TEKNIK ARSITEKTUR
FAKULTAS SAINS DAN TEKNOLOGI
UIN MAULANA MALIK IBRAHIM
MALANG

JUDUL PERANCANGAN

Perancangan Library-Creative Hub
dengan Pendekatan Arsitektur Inklusif
di Kepanjen, Kabupaten Malang

LOKASI PERANCANGAN

Jl. Trunojoyo, Penarukan, Kec.
Kepanjen, Malang, Jawa Timur

NAMA MAHASISWA

Kharismawati Noor
NIM 200606110003

DOSEN PEMBIMBING 1

Dr. Yulia Eka Putrie, M.T

DOSEN PEMBIMBING 2


Anita Andriya Ningsih, S.S. M.Pd

JUDUL GAMBAR

Denah Binding Place

SKALA
1 : 450

NO. GAMBAR
A406

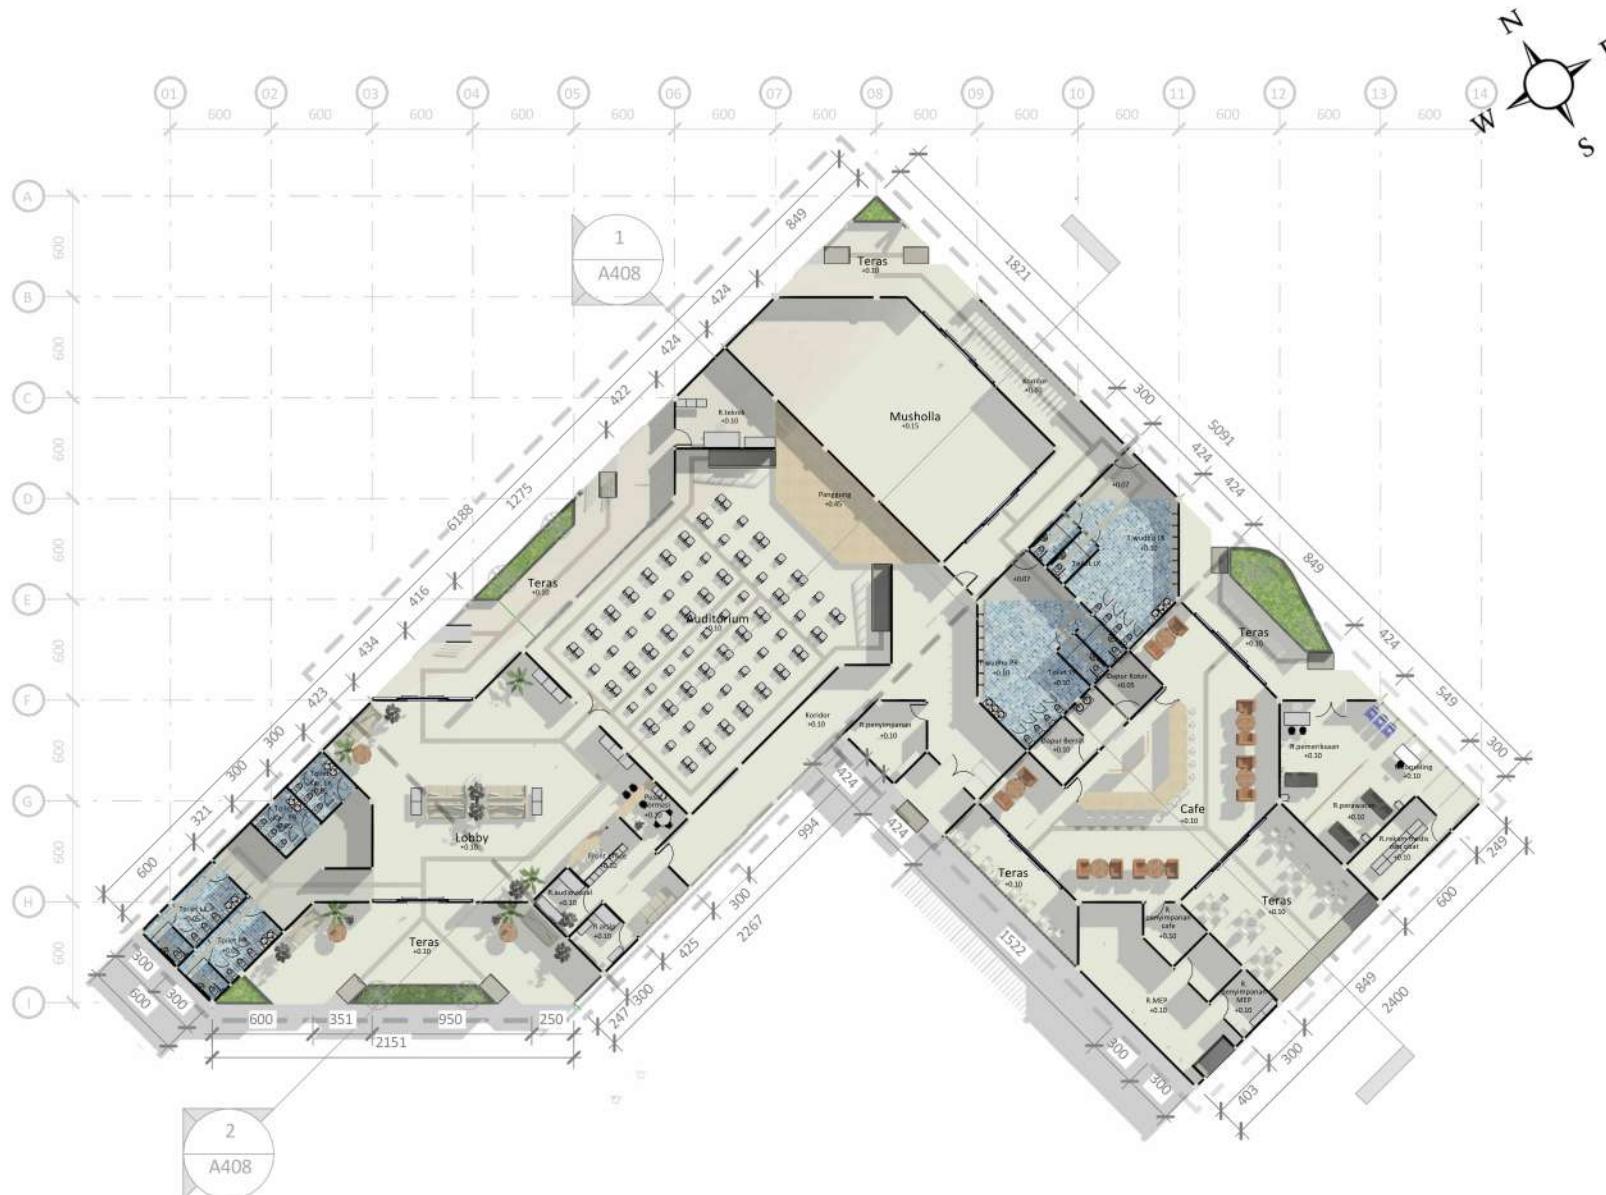

Denah Binding Place

1 : 450



ARSITEKTUR
UIN MALANG



Tampak Depan Binding Place

1 : 400



Tampak Samping Binding Place

1 : 400

PRODI TEKNIK ARSITEKTUR
FAKULTAS SAINS DAN TEKNOLOGI
UIN MAULANA MALIK IBRAHIM
MALANG

JUDUL PERANCANGAN

Perancangan Library-Creative Hub
dengan Pendekatan Arsitektur Inklusif
di Kepanjen, Kabupaten Malang

LOKASI PERANCANGAN

Jl. Trunojoyo, Penarukan, Kec.
Kepanjen, Malang, Jawa Timur

NAMA MAHASISWA

Kharismawati Noor
NIM 200606110003

DOSEN PEMBIMBING 1

Dr. Yulia Eka Putrie, M.T

DOSEN PEMBIMBING 2

Anita Andriya Ningsih, S.S. M.Pd

JUDUL GAMBAR

Tampak Depan Dan Samping
Binding Place

SKALA

1 : 400

NO. GAMBAR

A407



ARSITEKTUR
UIN MALANG

PRODI TEKNIK ARSITEKTUR
FAKULTAS SAINS DAN TEKNOLOGI
UIN MAULANA MALIK IBRAHIM
MALANG

JUDUL PERANCANGAN

Perancangan Library-Creative Hub
dengan Pendekatan Arsitektur Inklusif
di Kepanjen, Kabupaten Malang

LOKASI PERANCANGAN

Jl. Trunojoyo, Penarukan, Kec.
Kepanjen, Malang, Jawa Timur

NAMA MAHASISWA

Kharismawati Noor
NIM 200606110003

DOSEN PEMBIMBING 1

Dr. Yulia Eka Putrie, M.T

DOSEN PEMBIMBING 2

Anita Andriya Ningsih, S.S. M.Pd

JUDUL GAMBAR

Potongan A-A Dan Potongan B-B
Binding Place

SKALA

1 : 400

NO. GAMBAR
A408



Potongan A-A Binding Place

1 : 400



Potongan B-B Binding Place

1 : 400



ARSITEKTUR
UIN MALANG

PRODI TEKNIK ARSITEKTUR
FAKULTAS SAINS DAN TEKNOLOGI
UIN MAULANA MALIK IBRAHIM
MALANG

JUDUL PERANCANGAN

Perancangan Library-Creative Hub
dengan Pendekatan Arsitektur Inklusif
di Kepanjen, Kabupaten Malang

LOKASI PERANCANGAN

Jl. Trunojoyo, Penarukan, Kec.
Kepanjen, Malang, Jawa Timur

NAMA MAHASISWA

Kharismawati Noor
NIM 200606110003

DOSEN PEMBIMBING 1

Dr. Yulia Eka Putrie, M.T

DOSEN PEMBIMBING 2


Anita Andriya Ningsih, S.S. M.Pd

JUDUL GAMBAR

Denah Exhibition Place

SKALA
1 : 400

NO. GAMBAR
A409

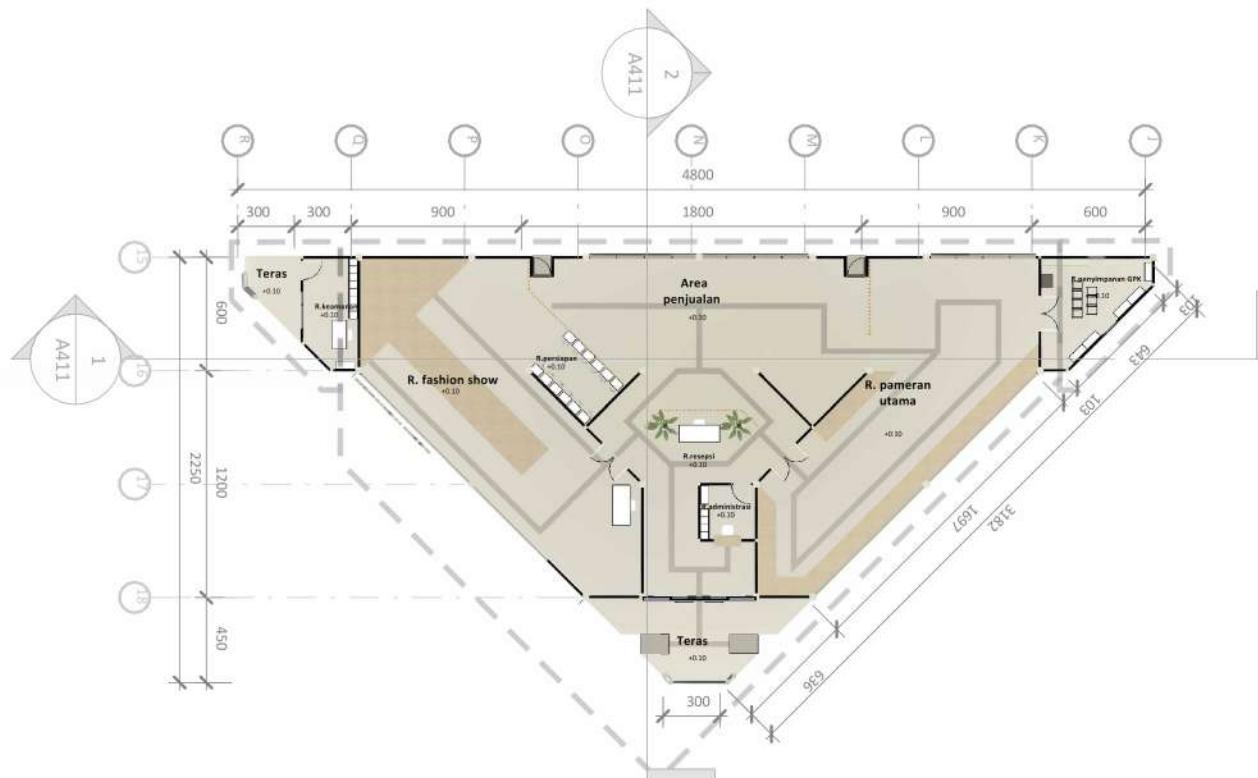

Denah Exhibition Place

1 : 400



ARSITEKTUR
UIN MALANG



Tampak Depan Exhibition Place

1 : 400



Tampak Samping Exhibition Place

1 : 400

PRODI TEKNIK ARSITEKTUR
FAKULTAS SAINS DAN TEKNOLOGI
UIN MAULANA MALIK IBRAHIM
MALANG

JUDUL PERANCANGAN

Perancangan Library-Creative Hub
dengan Pendekatan Arsitektur Inklusif
di Kepanjen, Kabupaten Malang

LOKASI PERANCANGAN

Jl. Trunojoyo, Penarukan, Kec.
Kepanjen, Malang, Jawa Timur

NAMA MAHASISWA

Kharismawati Noor
NIM 200606110003

DOSEN PEMBIMBING 1

Dr. Yulia Eka Putrie, M.T

DOSEN PEMBIMBING 2

Anita Andriya Ningsih, S.S. M.Pd

JUDUL GAMBAR

Tampak Depan Dan Samping
Exhibition Place

SKALA


1 : 400

NO. GAMBAR

A410



ARSITEKTUR
UIN MALANG

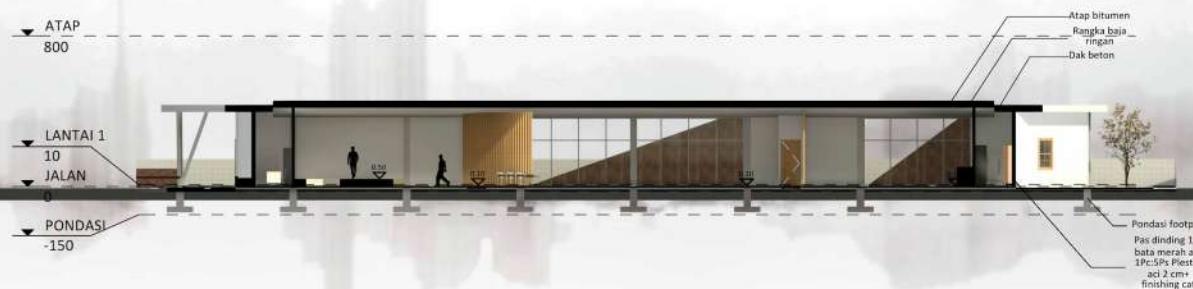

Potongan A-A Exhibition Place

1 : 400



Potongan B-B Exhibition Place

1 : 400

PRODI TEKNIK ARSITEKTUR
FAKULTAS SAINS DAN TEKNOLOGI
UIN MAULANA MALIK IBRAHIM
MALANG

JUDUL PERANCANGAN

Perancangan Library-Creative Hub
dengan Pendekatan Arsitektur Inklusif
di Kepanjen, Kabupaten Malang

LOKASI PERANCANGAN

Jl. Trunojoyo, Penarukan, Kec.
Kepanjen, Malang, Jawa Timur

NAMA MAHASISWA

Kharismawati Noor
NIM 200606110003

DOSEN PEMBIMBING 1

Dr. Yulia Eka Putrie, M.T

DOSEN PEMBIMBING 2

Anita Andriya Ningsih, S.S. M.Pd

JUDUL GAMBAR

Potongan A-A Dan Potongan B-B
Exhibition Place

SKALA

1 : 400

NO. GAMBAR

A411



ARSITEKTUR
UIN MALANG

PRODI TEKNIK ARSITEKTUR
FAKULTAS SAINS DAN TEKNOLOGI
UIN MAULANA MALIK IBRAHIM
MALANG

JUDUL PERANCANGAN

Perancangan Library-Creative Hub
dengan Pendekatan Arsitektur Inklusif
di Kepanjen, Kabupaten Malang

LOKASI PERANCANGAN

Jl. Trunojoyo, Penarukan, Kec.
Kepanjen, Malang, Jawa Timur

NAMA MAHASISWA

Kharismawati Noor
NIM 200606110003

DOSEN PEMBIMBING 1

Dr. Yulia Eka Putrie, M.T

DOSEN PEMBIMBING 2


Anita Andriya Ningsih, S.S. M.Pd

JUDUL GAMBAR

Denah Library

SKALA
1 : 400

NO. GAMBAR
A412

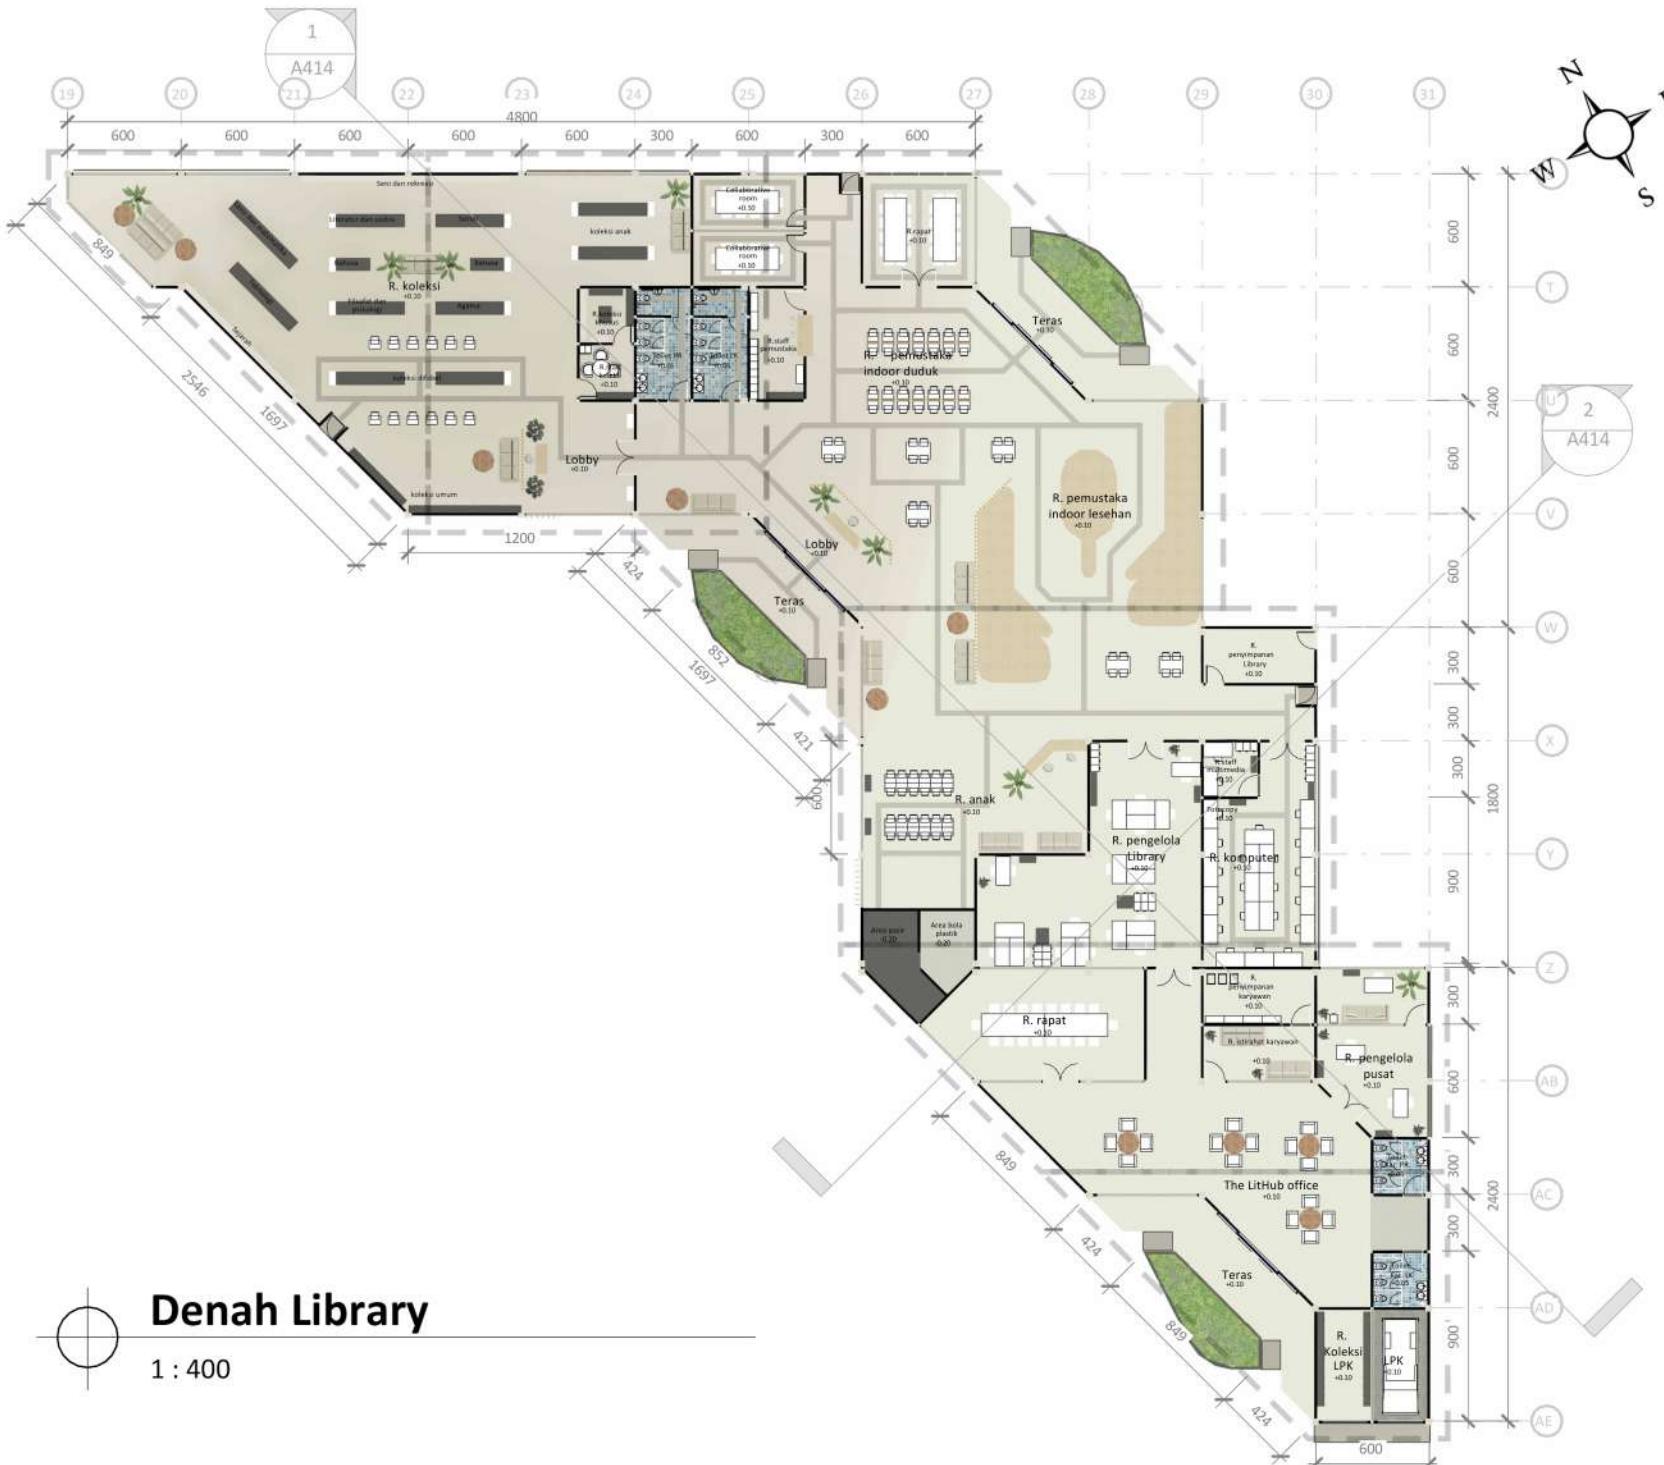

Denah Library

1 : 400



ARSITEKTUR
UIN MALANG



Tampak Depan Library

1 : 400



Tampak Samping Library

1 : 400

PRODI TEKNIK ARSITEKTUR
FAKULTAS SAINS DAN TEKNOLOGI
UIN MAULANA MALIK IBRAHIM
MALANG

JUDUL PERANCANGAN

Perancangan Library-Creative Hub
dengan Pendekatan Arsitektur Inklusif
di Kepanjen, Kabupaten Malang

LOKASI PERANCANGAN

Jl. Trunojoyo, Penarukan, Kec.
Kepanjen, Malang, Jawa Timur

NAMA MAHASISWA

Kharismawati Noor
NIM 200606110003

DOSEN PEMBIMBING 1

Dr. Yulia Eka Putrie, M.T

DOSEN PEMBIMBING 2

Anita Andriya Ningsih, S.S. M.Pd

JUDUL GAMBAR

Tampak Depan Dan Samping
Library

SKALA

1 : 400

NO. GAMBAR

A413



ARSITEKTUR
UIN MALANG

PRODI TEKNIK ARSITEKTUR
FAKULTAS SAINS DAN TEKNOLOGI
UIN MAULANA MALIK IBRAHIM
MALANG

JUDUL PERANCANGAN

Perancangan Library-Creative Hub
dengan Pendekatan Arsitektur Inklusif
di Kepanjen, Kabupaten Malang

LOKASI PERANCANGAN

Jl. Trunojoyo, Penarukan, Kec.
Kepanjen, Malang, Jawa Timur

NAMA MAHASISWA

Kharismawati Noor
NIM 200606110003

DOSEN PEMBIMBING 1

Dr. Yulia Eka Putrie, M.T

DOSEN PEMBIMBING 2

Anita Andriya Ningsih, S.S. M.Pd

JUDUL GAMBAR

Potongan A-A Dan Potongan B-B
Library

SKALA

1 : 400

NO. GAMBAR
A414



Potongan A-A Library

1 : 400



Potongan B-B Library

1 : 400



ARSITEKTUR
UIN MALANG

PRODI TEKNIK ARSITEKTUR
FAKULTAS SAINS DAN TEKNOLOGI
UIN MAULANA MALIK IBRAHIM
MALANG

JUDUL PERANCANGAN

Perancangan Library-Creative Hub
dengan Pendekatan Arsitektur Inklusif
di Kepanjen, Kabupaten Malang

LOKASI PERANCANGAN

Jl. Trunojoyo, Penarukan, Kec.
Kepanjen, Malang, Jawa Timur

NAMA MAHASISWA

Kharismawati Noor
NIM 200606110003

DOSEN PEMBIMBING 1

Dr. Yulia Eka Putrie, M.T

DOSEN PEMBIMBING 2


Anita Andriya Ningsih, S.S. M.Pd

JUDUL GAMBAR

Denah Creative Hub

SKALA
1 : 450

NO. GAMBAR
A415

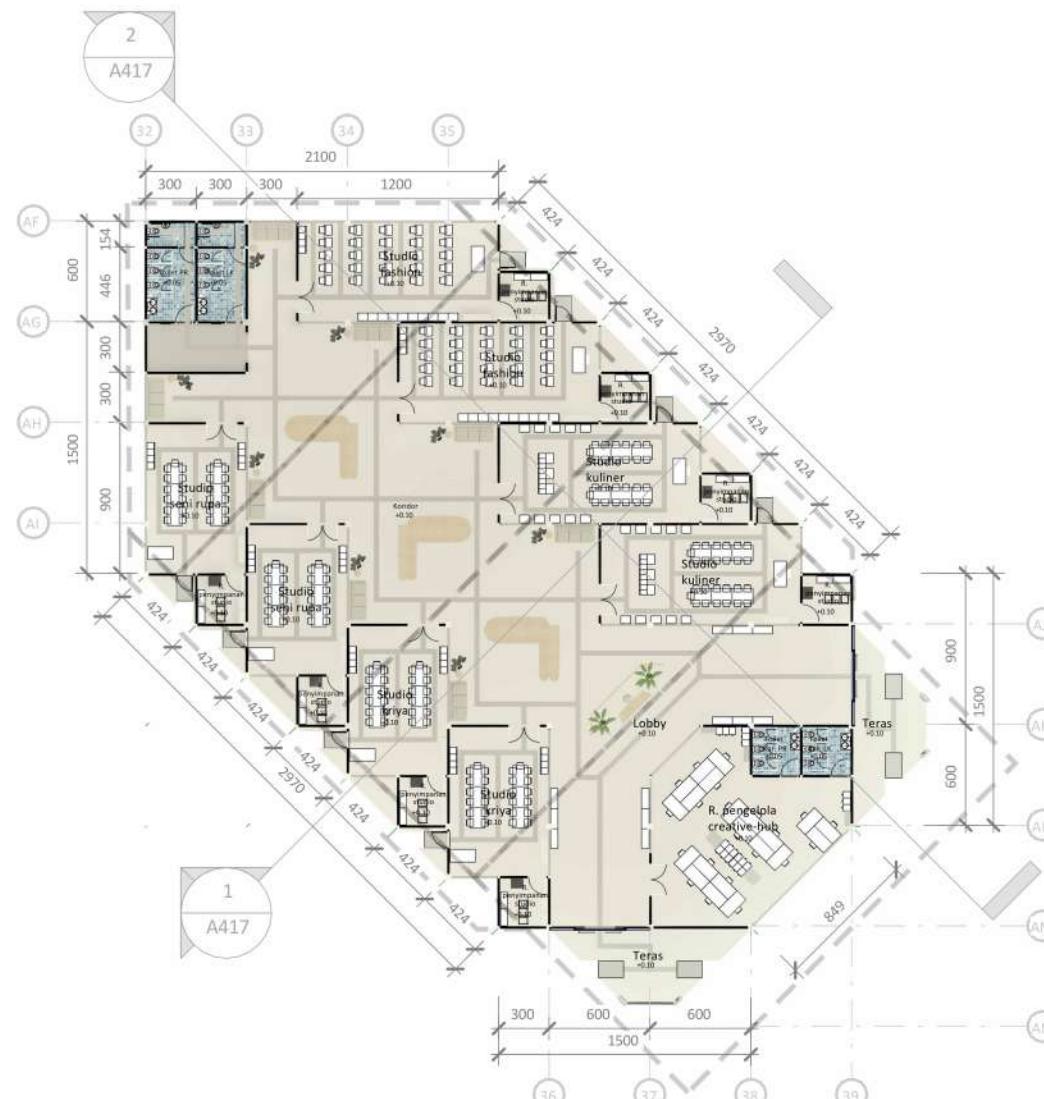

Denah Creative Hub

1 : 450



ARSITEKTUR
UIN MALANG

PRODI TEKNIK ARSITEKTUR
FAKULTAS SAINS DAN TEKNOLOGI
UIN MAULANA MALIK IBRAHIM
MALANG

JUDUL PERANCANGAN

Perancangan Library-Creative Hub
dengan Pendekatan Arsitektur Inklusif
di Kepanjen, Kabupaten Malang

LOKASI PERANCANGAN

Jl. Trunojoyo, Penarukan, Kec.
Kepanjen, Malang, Jawa Timur

NAMA MAHASISWA

Kharismawati Noor
NIM 200606110003

DOSEN PEMBIMBING 1

Dr. Yulia Eka Putrie, M.T

DOSEN PEMBIMBING 2

Anita Andriya Ningsih, S.S. M.Pd

JUDUL GAMBAR

Tampak Depan Dan Samping
Creative Hub

SKALA

1 : 400

NO. GAMBAR
A416



Tampak Depan Creative Hub

1 : 400



Tampak Samping Creative Hub

1 : 400



ARSITEKTUR
UIN MALANG

PRODI TEKNIK ARSITEKTUR
FAKULTAS SAINS DAN TEKNOLOGI
UIN MAULANA MALIK IBRAHIM
MALANG

JUDUL PERANCANGAN

Perancangan Library-Creative Hub
dengan Pendekatan Arsitektur Inklusif
di Kepanjen, Kabupaten Malang

LOKASI PERANCANGAN

Jl. Trunojoyo, Penarukan, Kec.
Kepanjen, Malang, Jawa Timur

NAMA MAHASISWA

Kharismawati Noor
NIM 200606110003

DOSEN PEMBIMBING 1

Dr. Yulia Eka Putrie, M.T

DOSEN PEMBIMBING 2

Anita Andriya Ningsih, S.S. M.Pd

JUDUL GAMBAR

Potongan A-A Dan Potongan B-B
Creative Hub

SKALA


1 : 400

NO. GAMBAR
A417



Potongan A-A Creative Hub

1 : 400

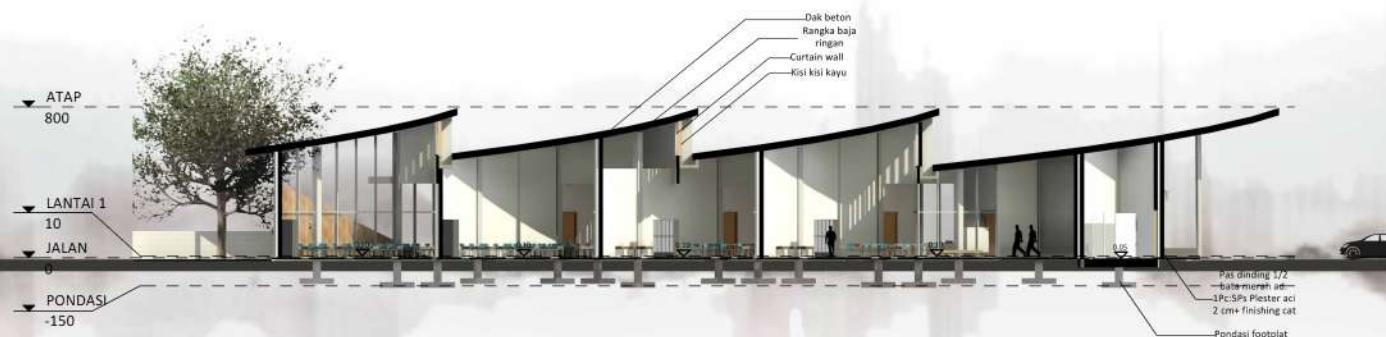

Potongan B-B Creative Hub

1 : 400



ARSITEKTUR
UIN MALANG

PRODI TEKNIK ARSITEKTUR
FAKULTAS SAINS DAN TEKNOLOGI
UIN MAULANA MALIK IBRAHIM
MALANG

JUDUL PERANCANGAN

Perancangan Library-Creative Hub
dengan Pendekatan Arsitektur Inklusif
di Kepanjen, Kabupaten Malang

LOKASI PERANCANGAN

Jl. Trunojoyo, Penarukan, Kec.
Kepanjen, Malang, Jawa Timur

NAMA MAHASISWA

Kharismawati Noor
NIM 200606110003

DOSEN PEMBIMBING 1

Dr. Yulia Eka Putrie, M.T

DOSEN PEMBIMBING 2

Anita Andriya Ningsih, S.S. M.Pd

JUDUL GAMBAR

Detail Arsitektural Exit Gate


SKALA

NO. GAMBAR
A418



Detail Arsitektural Exit Gate

1:150

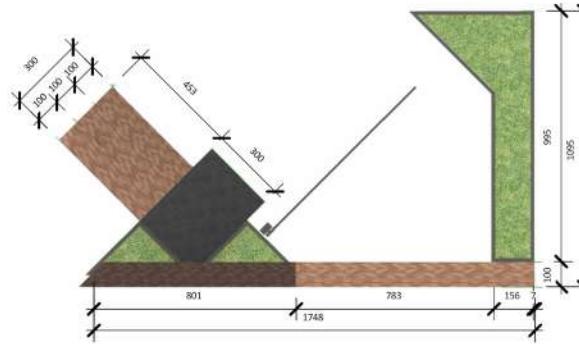

Denah Exit Gate

1:300



Tampak Depan Exit Gate

1:300



Tampak Belakang Exit Gate

1:300



Tampak Samping Exit Gate

1:300

Tampak Samping Exit Gate

1:300



ARSITEKTUR
UIN MALANG

PRODI TEKNIK ARSITEKTUR
FAKULTAS SAINS DAN TEKNOLOGI
UIN MAULANA MALIK IBRAHIM
MALANG

JUDUL PERANCANGAN

Perancangan Library-Creative Hub
dengan Pendekatan Arsitektur Inklusif
di Kepanjen, Kabupaten Malang

LOKASI PERANCANGAN

Jl. Trunojoyo, Penarukan, Kec.
Kepanjen, Malang, Jawa Timur

NAMA MAHASISWA

Kharismawati Noor
NIM 200606110003

DOSEN PEMBIMBING 1

Dr. Yulia Eka Putrie, M.T

DOSEN PEMBIMBING 2

Anita Andriya Ningsih, S.S. M.Pd

JUDUL GAMBAR

Detail Arsitektural Pergola


SKALA

NO. GAMBAR
A419





Isometri Pergola

1:150

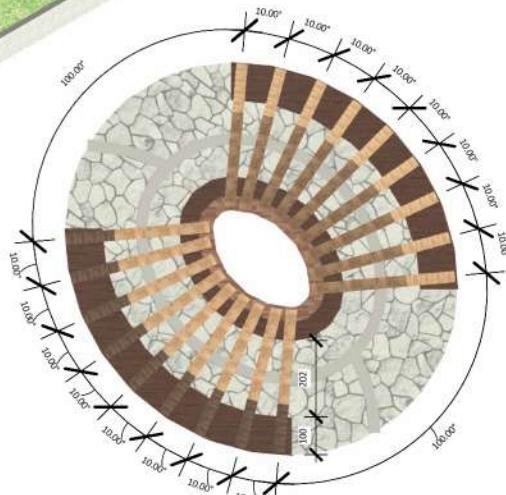


Tampak Atas Pergola

1:200

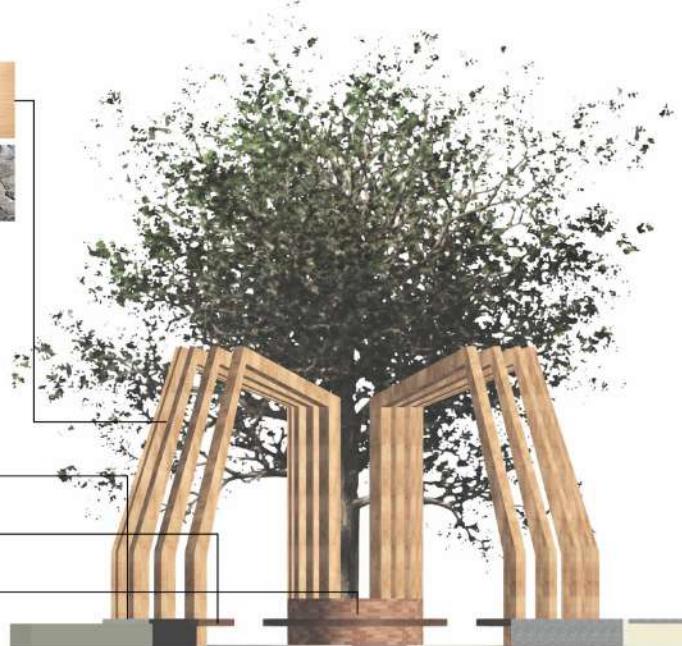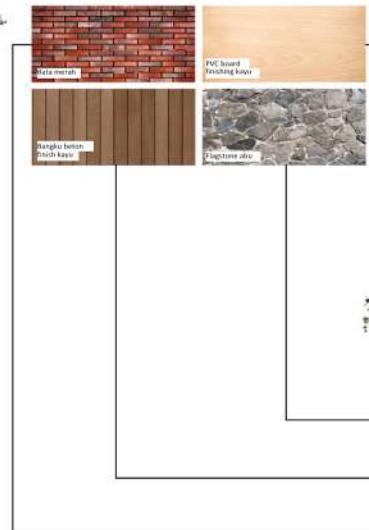


Tampak Pergola

1:150

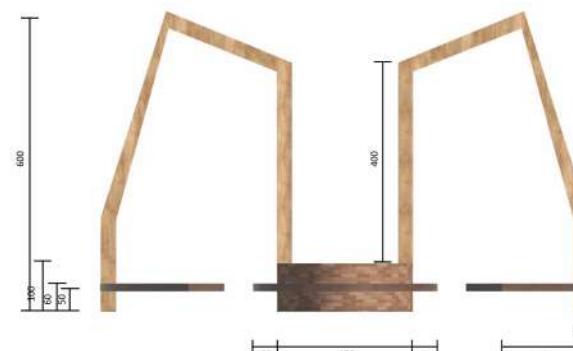

Potongan Pergola

1:150

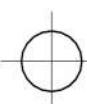

Detail Arsitektural Pergola



ARSITEKTUR
UIN MALANG

PRODI TEKNIK ARSITEKTUR
FAKULTAS SAINS DAN TEKNOLOGI
UIN MAULANA MALIK IBRAHIM
MALANG

JUDUL PERANCANGAN

Perancangan Library-Creative Hub
dengan Pendekatan Arsitektur Inklusif
di Kepanjen, Kabupaten Malang

LOKASI PERANCANGAN

Jl. Trunojoyo, Penarukan, Kec.
Kepanjen, Malang, Jawa Timur

NAMA MAHASISWA

Kharismawati Noor
NIM 200606110003

DOSEN PEMBIMBING 1

Dr. Yulia Eka Putrie, M.T

DOSEN PEMBIMBING 2


Anita Andriya Ningsih, S.S. M.Pd

JUDUL GAMBAR

Detail Arsitektural Signage

SKALA

NO. GAMBAR
A420

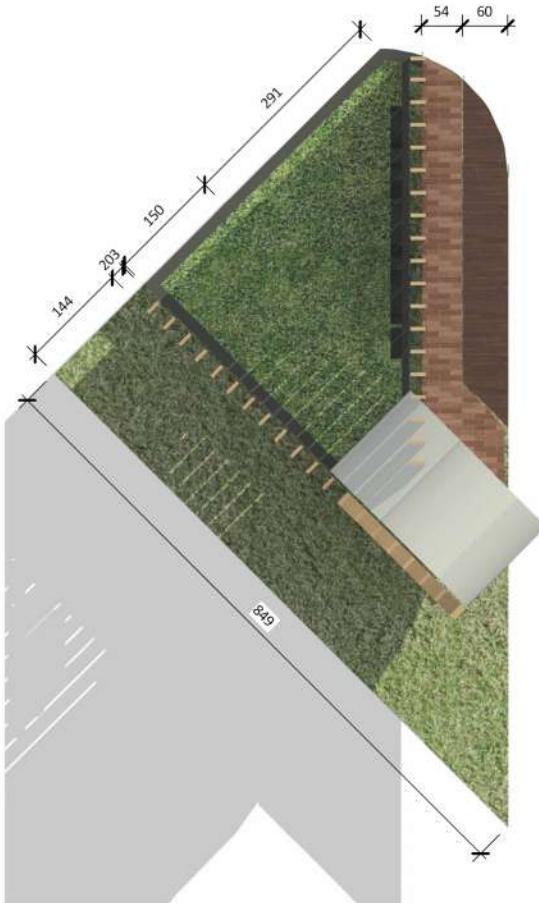

Denah Signage

1:100




Ket:

Boxwood



Philodendron

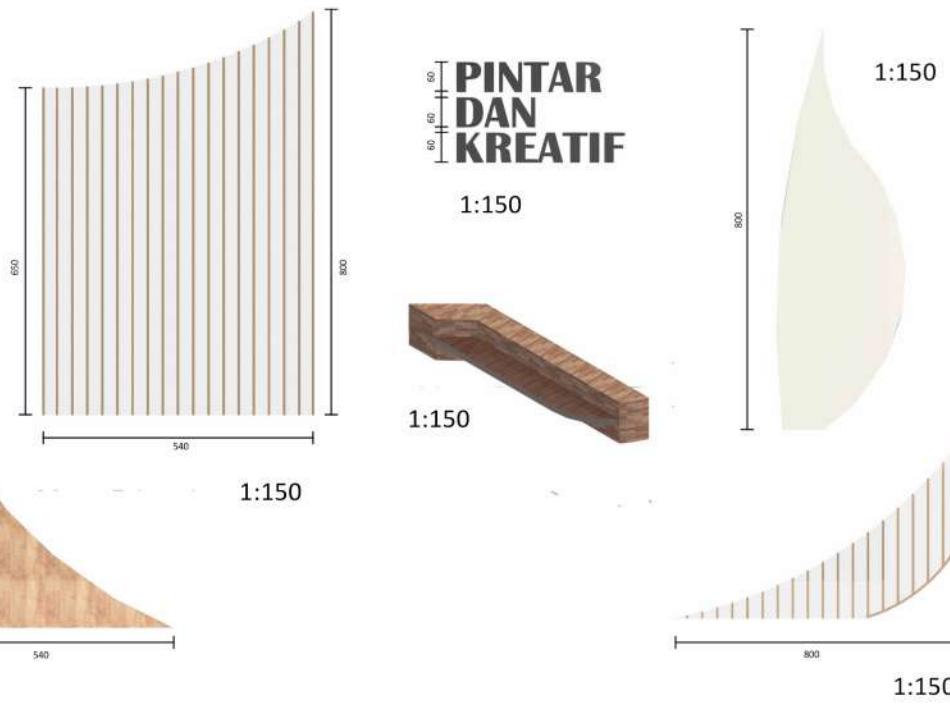


Isometri Signage

1:100



Detail Arsitektural Signage

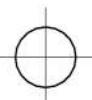

Ket:

Flamboyant



Boxwood




Philodendron



Lee kuan yew




Marie gold

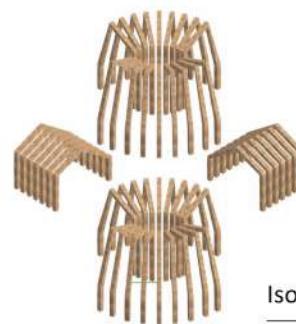

Isometri pergola taman

1:500

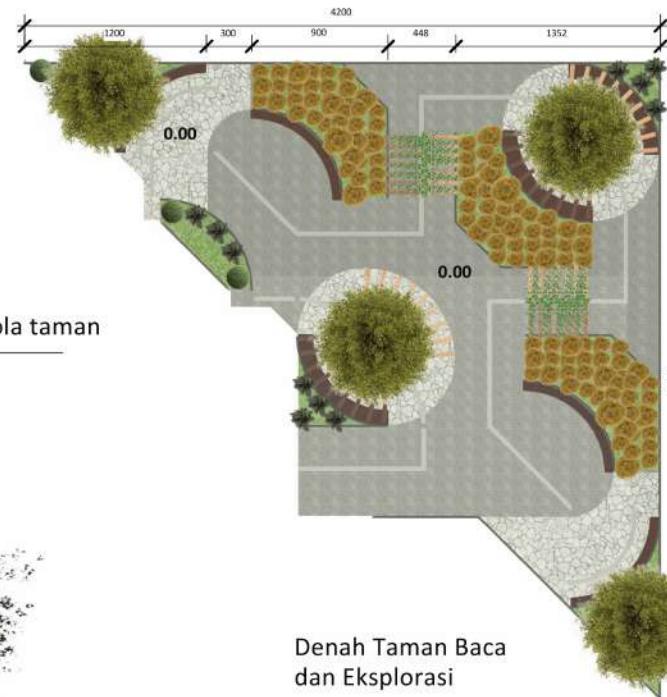

Denah Taman Baca
dan Eksplorasi

1:500



Isometri Taman Baca dan Eksplorasi

1:300

Detail Lanskap Taman Baca dan Eksplorasi



JUDUL PERANCANGAN

Perancangan Library-Creative Hub
dengan Pendekatan Arsitektur Inklusif
di Kepanjen, Kabupaten Malang

LOKASI PERANCANGAN

Jl. Trunojoyo, Penarukan, Kec.
Kepanjen, Malang, Jawa Timur

NAMA MAHASISWA

Kharismawati Noor
NIM 200606110003

DOSEN PEMBIMBING 1

Dr. Yulia Eka Putrie, M.T

DOSEN PEMBIMBING 2

Anita Andriya Ningsih, S.S. M.Pd

JUDUL GAMBAR

Detail Lanskap Taman Baca dan
Eksplorasi

SKALA

NO. GAMBAR
A421



ARSITEKTUR
UIN MALANG

PRODI TEKNIK ARSITEKTUR
FAKULTAS SAINS DAN TEKNOLOGI
UIN MAULANA MALIK IBRAHIM
MALANG

JUDUL PERANCANGAN

Perancangan Library-Creative Hub
dengan Pendekatan Arsitektur Inklusif
di Kepanjen, Kabupaten Malang

LOKASI PERANCANGAN

Jl. Trunojoyo, Penarukan, Kec.
Kepanjen, Malang, Jawa Timur

NAMA MAHASISWA

Kharismawati Noor
NIM 200606110003

DOSEN PEMBIMBING 1

Dr. Yulia Eka Putrie, M.T

DOSEN PEMBIMBING 2

Anita Andriya Ningsih, S.S. M.Pd

JUDUL GAMBAR

Detail Lanskap Guiding Block


SKALA

NO. GAMBAR
A422



Denah Jalur Guiding Block

1:1200

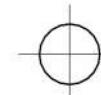


Detail Lanskap Guiding Block



Isometri Denah Jalur Guiding Block

1:1500

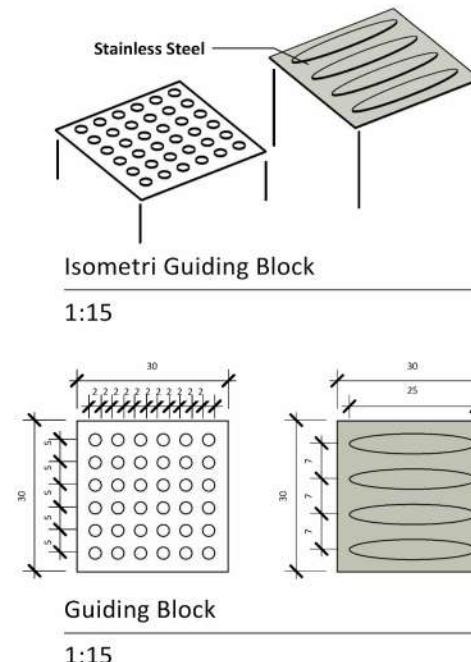

Guiding Block

1:15



ARSITEKTUR UIN MALANG

PRODI TEKNIK ARSITEKTUR
FAKULTAS SAINS DAN TEKNOLOGI
UIN MAULANA MALIK IBRAHIM
MALANG

JUDUL PERANCANGAN

Perancangan Library-Creative Hub
dengan Pendekatan Arsitektur Inklusif
di Kepanjen, Kabupaten Malang

LOKASI PERANCANGAN

Jl. Trunojoyo, Penarukan, Kec.
Kepanjen, Malang, Jawa Timur

NAMA MAHASISWA

Kharismawati Noor
NIM 200606110003

DOSEN PEMBIMBING 1

Dr. Yulia Eka Putrie, M.T

DOSEN PEMBIMBING 2

Anita Andriya Ningsih, S.S. M.Pd


JUDUL GAMBAR

Detail Lanskap Parkir

SKALA

1:800


NO. GAMBAR
A423

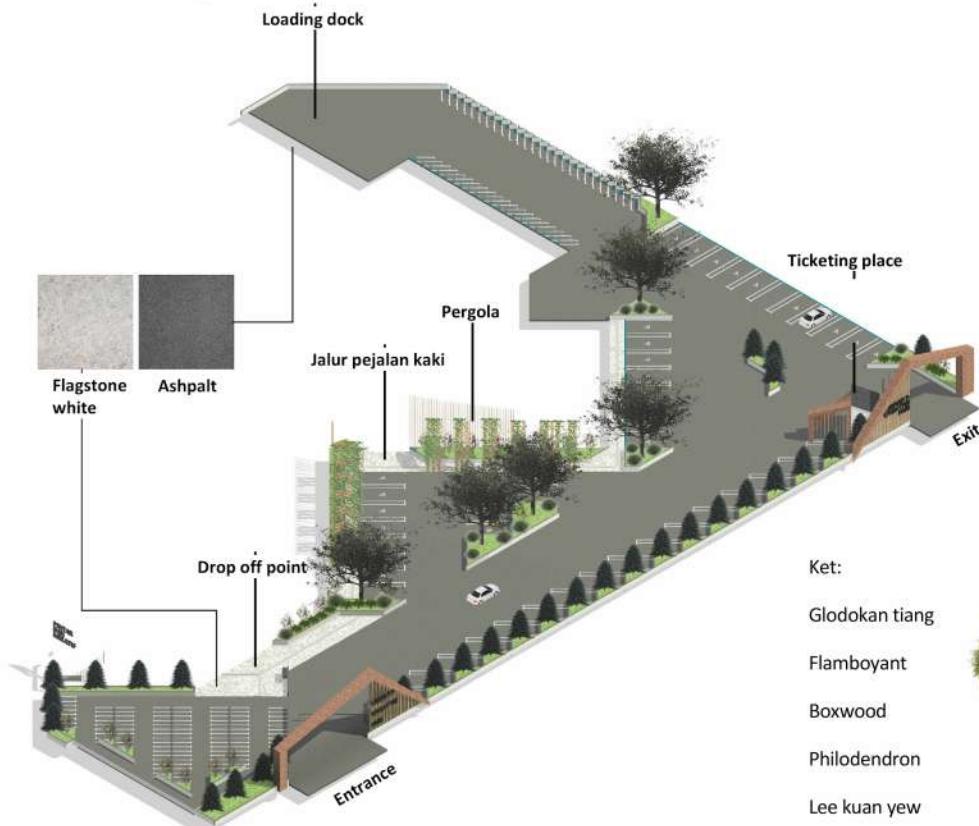


Isometri Parkir

1:800

- Ket:
1. Entrance
2. Parkir roda 2 umum
3. Parkir roda 4 umum
4. Drop off point
5. Jalur pejalan kaki
6. Parkir roda 4 karyawan
7. Parkir roda 2 karyawan
8. Loading dock
9. Ticketing place
10. Exit

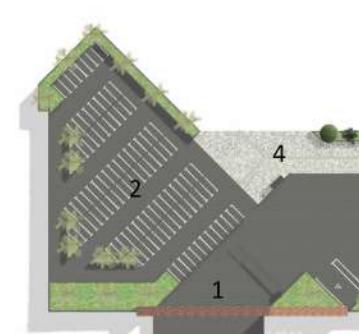


Detail Lanskap Parkir

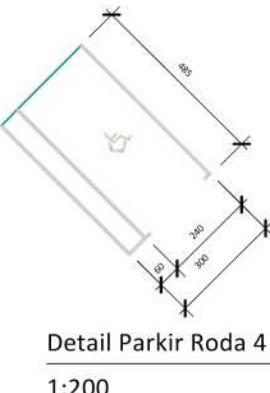

Detail Parkir Roda 4

1:200

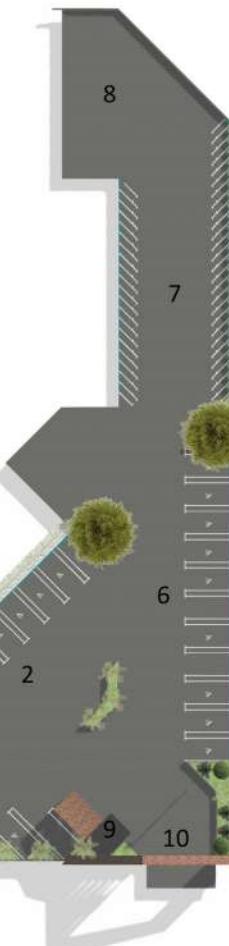

Denah Parkir

1:800

Detail Parkir Roda 2



1:200



ARSITEKTUR
UIN MALANG

PRODI TEKNIK ARSITEKTUR
FAKULTAS SAINS DAN TEKNOLOGI
UIN MAULANA MALIK IBRAHIM
MALANG

JUDUL PERANCANGAN

Perancangan Library-Creative Hub
dengan Pendekatan Arsitektur Inklusif
di Kepanjen, Kabupaten Malang

LOKASI PERANCANGAN

Jl. Trunojoyo, Penarukan, Kec.
Kepanjen, Malang, Jawa Timur

NAMA MAHASISWA

Kharismawati Noor
NIM 200606110003

DOSEN PEMBIMBING 1

Dr. Yulia Eka Putrie, M.T

DOSEN PEMBIMBING 2

Anita Andriya Ningsih, S.S. M.Pd

JUDUL GAMBAR

Eksterior Kawasan 1

SKALA

NO. GAMBAR
A424

Eksterior Kawasan 1

Perspektif Mata Burung





ARSITEKTUR
UIN MALANG

PRODI TEKNIK ARSITEKTUR
FAKULTAS SAINS DAN TEKNOLOGI
UIN MAULANA MALIK IBRAHIM
MALANG

JUDUL PERANCANGAN

Perancangan Library-Creative Hub
dengan Pendekatan Arsitektur Inklusif
di Kepanjen, Kabupaten Malang

LOKASI PERANCANGAN

Jl. Trunojoyo, Penarukan, Kec.
Kepanjen, Malang, Jawa Timur

NAMA MAHASISWA

Kharismawati Noor
NIM 200606110003

DOSEN PEMBIMBING 1

Dr. Yulia Eka Putrie, M.T

DOSEN PEMBIMBING 2

Anita Andriya Ningsih, S.S. M.Pd

JUDUL GAMBAR

Eksterior Kawasan 2

SKALA

NO. GAMBAR
A425

Eksterior Kawasan 2

Perspektif Mata Manusia





ARSITEKTUR
UIN MALANG

PRODI TEKNIK ARSITEKTUR
FAKULTAS SAINS DAN TEKNOLOGI
UIN MAULANA MALIK IBRAHIM
MALANG

JUDUL PERANCANGAN

Perancangan Library-Creative Hub
dengan Pendekatan Arsitektur Inklusif
di Kepanjen, Kabupaten Malang

LOKASI PERANCANGAN

Jl. Trunojoyo, Penarukan, Kec.
Kepanjen, Malang, Jawa Timur

NAMA MAHASISWA

Kharismawati Noor
NIM 200606110003

DOSEN PEMBIMBING 1

Dr. Yulia Eka Putrie, M.T


DOSEN PEMBIMBING 2

Anita Andriya Ningsih, S.S. M.Pd

JUDUL GAMBAR

Eks. Bangunan Dan Suasana 1

SKALA

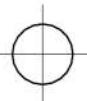

Eks. Bangunan Dan Suasana 1

Library

NO. GAMBAR
A426





ARSITEKTUR
UIN MALANG

PRODI TEKNIK ARSITEKTUR
FAKULTAS SAINS DAN TEKNOLOGI
UIN MAULANA MALIK IBRAHIM
MALANG

JUDUL PERANCANGAN

Perancangan Library-Creative Hub
dengan Pendekatan Arsitektur Inklusif
di Kepanjen, Kabupaten Malang

LOKASI PERANCANGAN

Jl. Trunojoyo, Penarukan, Kec.
Kepanjen, Malang, Jawa Timur

NAMA MAHASISWA

Kharismawati Noor
NIM 200606110003

DOSEN PEMBIMBING 1

Dr. Yulia Eka Putrie, M.T

DOSEN PEMBIMBING 2

Anita Andriya Ningsih, S.S. M.Pd

JUDUL GAMBAR

Eks. Bangunan Dan Suasana 2

SKALA

Eks. Bangunan Dan Suasana 2

Gate

NO. GAMBAR
A427





ARSITEKTUR
UIN MALANG

PRODI TEKNIK ARSITEKTUR
FAKULTAS SAINS DAN TEKNOLOGI
UIN MAULANA MALIK IBRAHIM
MALANG

JUDUL PERANCANGAN

Perancangan Library-Creative Hub
dengan Pendekatan Arsitektur Inklusif
di Kepanjen, Kabupaten Malang

LOKASI PERANCANGAN

Jl. Trunojoyo, Penarukan, Kec.
Kepanjen, Malang, Jawa Timur

NAMA MAHASISWA

Kharismawati Noor
NIM 200606110003

DOSEN PEMBIMBING 1

Dr. Yulia Eka Putrie, M.T

DOSEN PEMBIMBING 2

Anita Andriya Ningsih, S.S. M.Pd

JUDUL GAMBAR

Eks. Bangunan Dan Suasana 3

SKALA

NO. GAMBAR
A428



Eks. Bangunan Dan Suasana 3

Taman Baca dan Eksplorasi



ARSITEKTUR
UIN MALANG

PRODI TEKNIK ARSITEKTUR
FAKULTAS SAINS DAN TEKNOLOGI
UIN MAULANA MALIK IBRAHIM
MALANG

JUDUL PERANCANGAN

Perancangan Library-Creative Hub
dengan Pendekatan Arsitektur Inklusif
di Kepanjen, Kabupaten Malang

LOKASI PERANCANGAN

Jl. Trunojoyo, Penarukan, Kec.
Kepanjen, Malang, Jawa Timur

NAMA MAHASISWA

Kharismawati Noor
NIM 200606110003

DOSEN PEMBIMBING 1

Dr. Yulia Eka Putrie, M.T

DOSEN PEMBIMBING 2


Anita Andriya Ningsih, S.S. M.Pd

JUDUL GAMBAR

Eks. Bangunan Dan Suasana 4

SKALA

NO. GAMBAR
A429

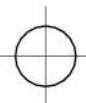

Eks. Bangunan Dan Suasana 4

Drop off point



ARSITEKTUR
UIN MALANG

PRODI TEKNIK ARSITEKTUR
FAKULTAS SAINS DAN TEKNOLOGI
UIN MAULANA MALIK IBRAHIM
MALANG

JUDUL PERANCANGAN

Perancangan Library-Creative Hub
dengan Pendekatan Arsitektur Inklusif
di Kepanjen, Kabupaten Malang

LOKASI PERANCANGAN

Jl. Trunojoyo, Penarukan, Kec.
Kepanjen, Malang, Jawa Timur

NAMA MAHASISWA

Kharismawati Noor
NIM 200606110003

DOSEN PEMBIMBING 1

Dr. Yulia Eka Putrie, M.T


DOSEN PEMBIMBING 2

Anita Andriya Ningsih, S.S. M.Pd

JUDUL GAMBAR

Eks. Bangunan Dan Suasana 5

SKALA

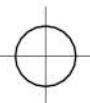

Eks. Bangunan Dan Suasana 5

Plaza

NO. GAMBAR
A430





ARSITEKTUR
UIN MALANG

PRODI TEKNIK ARSITEKTUR
FAKULTAS SAINS DAN TEKNOLOGI
UIN MAULANA MALIK IBRAHIM
MALANG

JUDUL PERANCANGAN

Perancangan Library-Creative Hub
dengan Pendekatan Arsitektur Inklusif
di Kepanjen, Kabupaten Malang

LOKASI PERANCANGAN

Jl. Trunojoyo, Penarukan, Kec.
Kepanjen, Malang, Jawa Timur

NAMA MAHASISWA

Kharismawati Noor
NIM 200606110003

DOSEN PEMBIMBING 1

Dr. Yulia Eka Putrie, M.T


DOSEN PEMBIMBING 2

Anita Andriya Ningsih, S.S. M.Pd

JUDUL GAMBAR

Eks. Bangunan Dan Suasana 6

SKALA

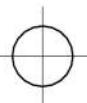

Eks. Bangunan Dan Suasana 6

Parkir

NO. GAMBAR
A431





ARSITEKTUR
UIN MALANG

PRODI TEKNIK ARSITEKTUR
FAKULTAS SAINS DAN TEKNOLOGI
UIN MAULANA MALIK IBRAHIM
MALANG

JUDUL PERANCANGAN

Perancangan Library-Creative Hub
dengan Pendekatan Arsitektur Inklusif
di Kepanjen, Kabupaten Malang

LOKASI PERANCANGAN

Jl. Trunojoyo, Penarukan, Kec.
Kepanjen, Malang, Jawa Timur

NAMA MAHASISWA

Kharismawati Noor
NIM 200606110003

DOSEN PEMBIMBING 1

Dr. Yulia Eka Putrie, M.T

DOSEN PEMBIMBING 2


Anita Andriya Ningsih, S.S. M.Pd

JUDUL GAMBAR

Interior 1

SKALA

NO. GAMBAR
A432

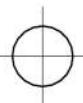

Interior 1

Lobby Creative Hub



ARSITEKTUR
UIN MALANG

PRODI TEKNIK ARSITEKTUR
FAKULTAS SAINS DAN TEKNOLOGI
UIN MAULANA MALIK IBRAHIM
MALANG

JUDUL PERANCANGAN

Perancangan Library-Creative Hub
dengan Pendekatan Arsitektur Inklusif
di Kepanjen, Kabupaten Malang

LOKASI PERANCANGAN

Jl. Trunojoyo, Penarukan, Kec.
Kepanjen, Malang, Jawa Timur

NAMA MAHASISWA

Kharismawati Noor
NIM 200606110003

DOSEN PEMBIMBING 1

Dr. Yulia Eka Putrie, M.T

DOSEN PEMBIMBING 2


Anita Andriya Ningsih, S.S. M.Pd

JUDUL GAMBAR

Interior 2

SKALA

NO. GAMBAR
A433

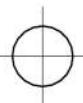

Interior 2

Ruang Pameran



ARSITEKTUR
UIN MALANG

PRODI TEKNIK ARSITEKTUR
FAKULTAS SAINS DAN TEKNOLOGI
UIN MAULANA MALIK IBRAHIM
MALANG

JUDUL PERANCANGAN

Perancangan Library-Creative Hub
dengan Pendekatan Arsitektur Inklusif
di Kepanjen, Kabupaten Malang

LOKASI PERANCANGAN

Jl. Trunojoyo, Penarukan, Kec.
Kepanjen, Malang, Jawa Timur

NAMA MAHASISWA

Kharismawati Noor
NIM 200606110003

DOSEN PEMBIMBING 1

Dr. Yulia Eka Putrie, M.T

DOSEN PEMBIMBING 2

Anita Andriya Ningsih, S.S. M.Pd

JUDUL GAMBAR

Interior 3

SKALA

NO. GAMBAR
A434



Interior 3

Ruang Pemustaka Indoor Duduk



ARSITEKTUR
UIN MALANG

PRODI TEKNIK ARSITEKTUR
FAKULTAS SAINS DAN TEKNOLOGI
UIN MAULANA MALIK IBRAHIM
MALANG

JUDUL PERANCANGAN

Perancangan Library-Creative Hub
dengan Pendekatan Arsitektur Inklusif
di Kepanjen, Kabupaten Malang

LOKASI PERANCANGAN

Jl. Trunojoyo, Penarukan, Kec.
Kepanjen, Malang, Jawa Timur

NAMA MAHASISWA

Kharismawati Noor
NIM 200606110003

DOSEN PEMBIMBING 1

Dr. Yulia Eka Putrie, M.T

DOSEN PEMBIMBING 2


Anita Andriya Ningsih, S.S. M.Pd

JUDUL GAMBAR

Interior 4

SKALA

NO. GAMBAR
A435

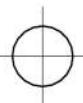

Interior 4

The LitHub Caffe



ARSITEKTUR
UIN MALANG

PRODI TEKNIK ARSITEKTUR
FAKULTAS SAINS DAN TEKNOLOGI
UIN MAULANA MALIK IBRAHIM
MALANG

JUDUL PERANCANGAN

Perancangan Library-Creative Hub
dengan Pendekatan Arsitektur Inklusif
di Kepanjen, Kabupaten Malang

LOKASI PERANCANGAN

Jl. Trunojoyo, Penarukan, Kec.
Kepanjen, Malang, Jawa Timur

NAMA MAHASISWA

Kharismawati Noor
NIM 200606110003

DOSEN PEMBIMBING 1

Dr. Yulia Eka Putrie, M.T

DOSEN PEMBIMBING 2


Anita Andriya Ningsih, S.S. M.Pd

JUDUL GAMBAR

Interior 5

SKALA

NO. GAMBAR
A436

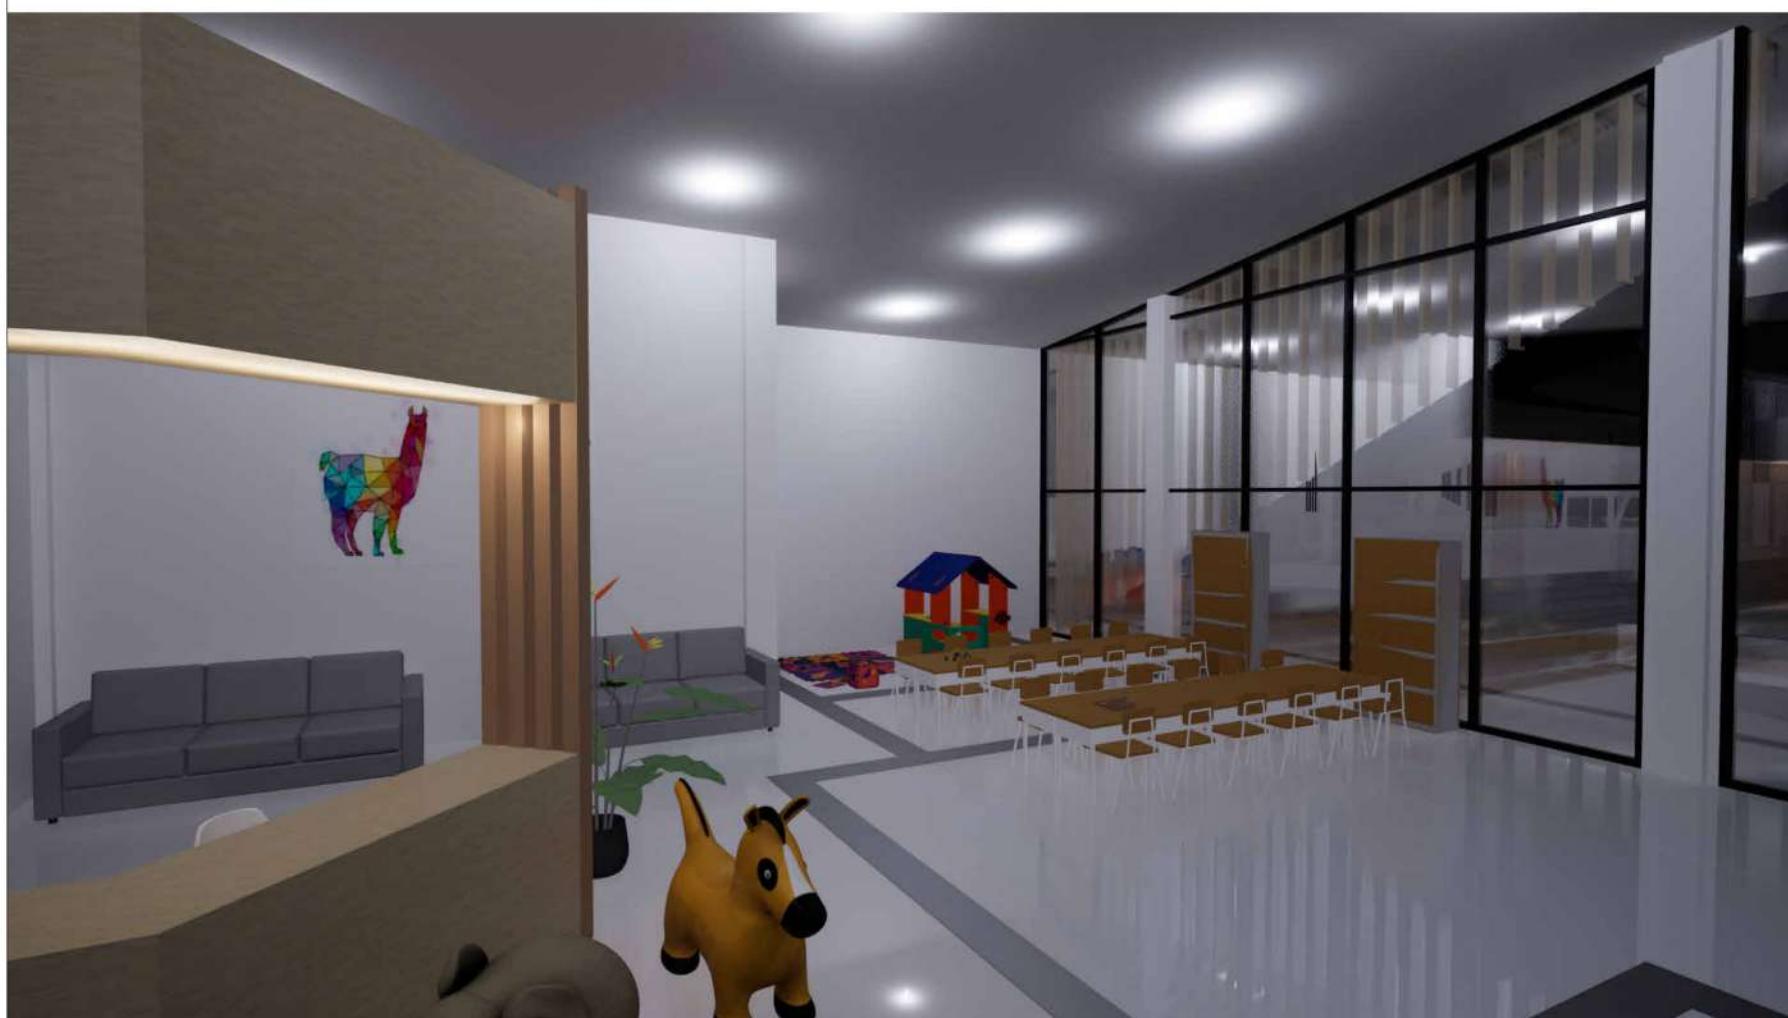

Interior 5

Ruang pemustaka indoor anak



ARSITEKTUR
UIN MALANG

PRODI TEKNIK ARSITEKTUR
FAKULTAS SAINS DAN TEKNOLOGI
UIN MAULANA MALIK IBRAHIM
MALANG

JUDUL PERANCANGAN

Perancangan Library-Creative Hub
dengan Pendekatan Arsitektur Inklusif
di Kepanjen, Kabupaten Malang

LOKASI PERANCANGAN

Jl. Trunojoyo, Penarukan, Kec.
Kepanjen, Malang, Jawa Timur

NAMA MAHASISWA

Kharismawati Noor
NIM 200606110003

DOSEN PEMBIMBING 1

Dr. Yulia Eka Putrie, M.T

DOSEN PEMBIMBING 2


Anita Andriya Ningsih, S.S. M.Pd

JUDUL GAMBAR

Interior 6

SKALA

NO. GAMBAR
A437

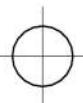

Interior 6

Studio Seni Rupa



ARSITEKTUR
UIN MALANG

PRODI TEKNIK ARSITEKTUR
FAKULTAS SAINS DAN TEKNOLOGI
UIN MAULANA MALIK IBRAHIM
MALANG

JUDUL PERANCANGAN

Perancangan Library-Creative Hub
dengan Pendekatan Arsitektur Inklusif
di Kepanjen, Kabupaten Malang

LOKASI PERANCANGAN

Jl. Trunojoyo, Penarukan, Kec.
Kepanjen, Malang, Jawa Timur

NAMA MAHASISWA

Kharismawati Noor
NIM 200606110003

DOSEN PEMBIMBING 1

Dr. Yulia Eka Putrie, M.T

DOSEN PEMBIMBING 2

Anita Andriya Ningsih, S.S. M.Pd

JUDUL GAMBAR

Interior 7

SKALA

NO. GAMBAR
A438



Interior 7

Ruang Koleksi



ARSITEKTUR
UIN MALANG

PRODI TEKNIK ARSITEKTUR
FAKULTAS SAINS DAN TEKNOLOGI
UIN MAULANA MALIK IBRAHIM
MALANG

JUDUL PERANCANGAN

Perancangan Library-Creative Hub
dengan Pendekatan Arsitektur Inklusif
di Kepanjen, Kabupaten Malang

LOKASI PERANCANGAN

Jl. Trunojoyo, Penarukan, Kec.
Kepanjen, Malang, Jawa Timur

NAMA MAHASISWA

Kharismawati Noor
NIM 200606110003

DOSEN PEMBIMBING 1

Dr. Yulia Eka Putrie, M.T

DOSEN PEMBIMBING 2

Anita Andriya Ningsih, S.S. M.Pd


JUDUL GAMBAR

Interior 8

SKALA

Interior 8

The LitHub Center

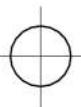

NO. GAMBAR
A439





ARSITEKTUR
UIN MALANG

PRODI TEKNIK ARSITEKTUR
FAKULTAS SAINS DAN TEKNOLOGI
UIN MAULANA MALIK IBRAHIM
MALANG

JUDUL PERANCANGAN

Perancangan Library-Creative Hub
dengan Pendekatan Arsitektur Inklusif
di Kepanjen, Kabupaten Malang

LOKASI PERANCANGAN

Jl. Trunojoyo, Penarukan, Kec.
Kepanjen, Malang, Jawa Timur

NAMA MAHASISWA

Kharismawati Noor
NIM 200606110003

DOSEN PEMBIMBING 1

Dr. Yulia Eka Putrie, M.T

DOSEN PEMBIMBING 2

Anita Andriya Ningsih, S.S. M.Pd

JUDUL GAMBAR

Interior 9

SKALA

NO. GAMBAR
A440



Interior 9

Ruang Pemustaka Indoor Lesehan



ARSITEKTUR
UIN MALANG

PRODI TEKNIK ARSITEKTUR
FAKULTAS SAINS DAN TEKNOLOGI
UIN MAULANA MALIK IBRAHIM
MALANG

JUDUL PERANCANGAN

Perancangan Library-Creative Hub
dengan Pendekatan Arsitektur Inklusif
di Kepanjen, Kabupaten Malang

LOKASI PERANCANGAN

Jl. Trunojoyo, Penarukan, Kec.
Kepanjen, Malang, Jawa Timur

NAMA MAHASISWA

Kharismawati Noor
NIM 200606110003

DOSEN PEMBIMBING 1


Dr. Yulia Eka Putrie, M.T

DOSEN PEMBIMBING 2

Anita Andriya Ningsih, S.S. M.Pd

JUDUL GAMBAR

Interior 10

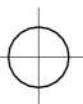

Interior 10

The LitHub Auditorium



SKALA

NO. GAMBAR
A441



ARSITEKTUR
UIN MALANG

PRODI TEKNIK ARSITEKTUR
FAKULTAS SAINS DAN TEKNOLOGI
UIN MAULANA MALIK IBRAHIM
MALANG

JUDUL PERANCANGAN

Perancangan Library-Creative Hub
dengan Pendekatan Arsitektur Inklusif
di Kepanjen, Kabupaten Malang

LOKASI PERANCANGAN

Jl. Trunojoyo, Penarukan, Kec.
Kepanjen, Malang, Jawa Timur

NAMA MAHASISWA

Kharismawati Noor
NIM 200606110003

DOSEN PEMBIMBING 1

Dr. Yulia Eka Putrie, M.T

DOSEN PEMBIMBING 2


Anita Andriya Ningsih, S.S. M.Pd

JUDUL GAMBAR

Interior 11

SKALA

NO. GAMBAR
A442

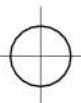


Interior 11

Toilet Disabilitas

Keterangan :

- Pipa Air Dalam
- Pipa Air Luar
- Pipa PDAM
- Sumur
- Underground Tank
- ▢ Meteran PDAM
- Pompa Air
- Sprayer Automatic
- Stop Kran
- Jet Washer

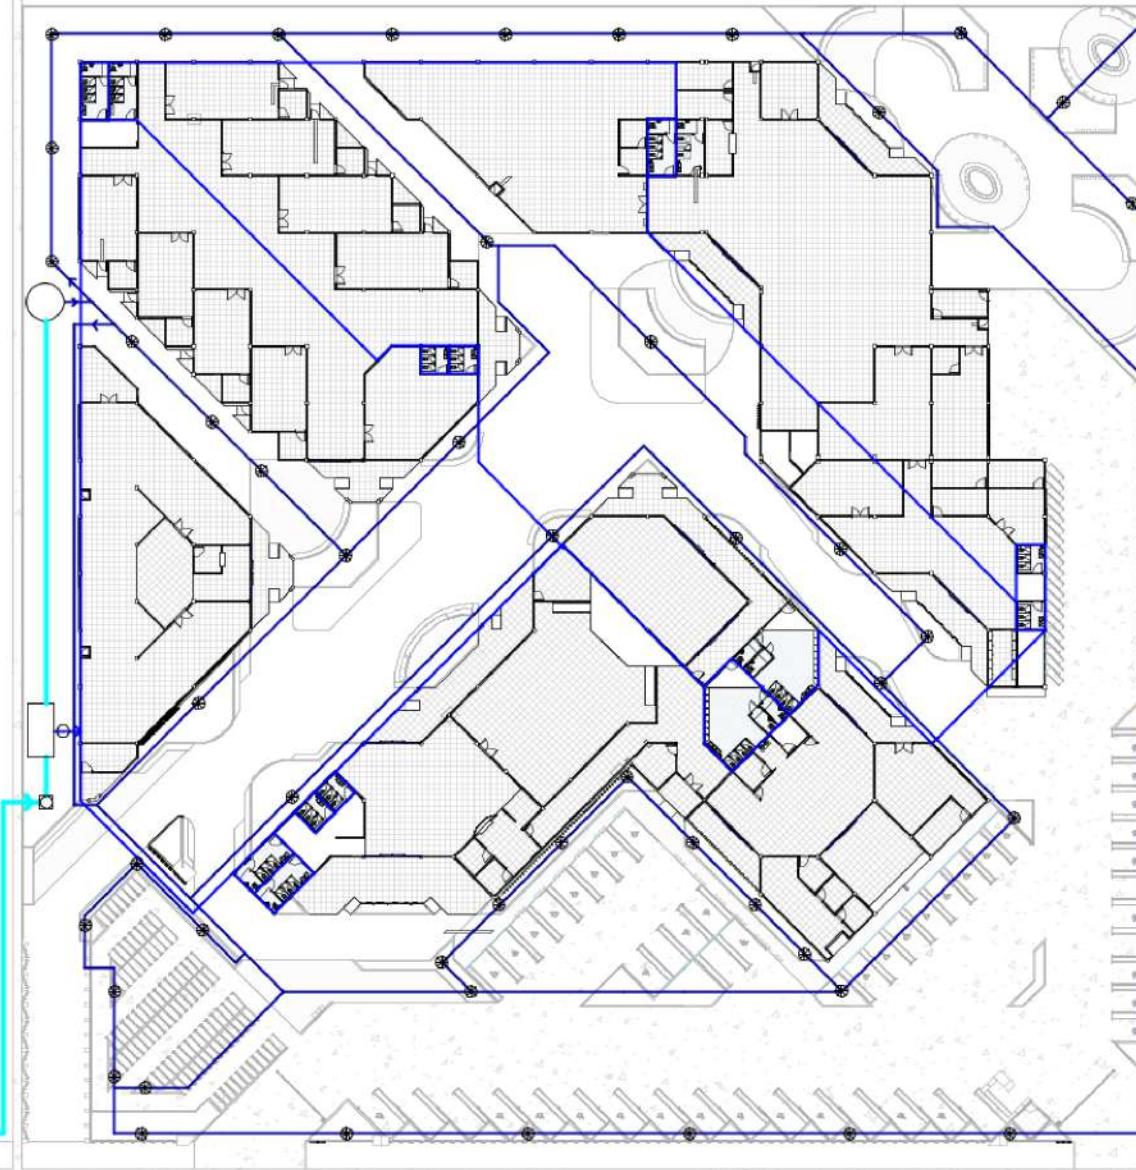

Konsep Rencana Jaringan Air Bersih

1 : 800



ARSITEKTUR
UIN MALANG

PRODI TEKNIK ARSITEKTUR
FAKULTAS SAINS DAN TEKNOLOGI
UIN MAULANA MALIK IBRAHIM
MALANG

JUDUL PERANCANGAN

Perancangan Library-Creative Hub
dengan Pendekatan Arsitektur Inklusif
di Kepanjen, Kabupaten Malang

LOKASI PERANCANGAN

Jl. Trunojoyo, Penarukan, Kec.
Kepanjen, Malang, Jawa Timur

NAMA MAHASISWA

Kharismawati Noor
NIM 200606110003

DOSEN PEMBIMBING 1

Dr. Yulia Eka Putrie, M.T

DOSEN PEMBIMBING 2

Anita Andriya Ningsih, S.S. M.Pd

JUDUL GAMBAR

Konsep Rencana Jaringan Air Bersih

SKALA
1 : 800

NO. GAMBAR
A443



ARSITEKTUR
UIN MALANG

PRODI TEKNIK ARSITEKTUR
FAKULTAS SAINS DAN TEKNOLOGI
UIN MAULANA MALIK IBRAHIM
MALANG

JUDUL PERANCANGAN

Perancangan Library-Creative Hub
dengan Pendekatan Arsitektur Inklusif
di Kepanjen, Kabupaten Malang

LOKASI PERANCANGAN

Jl. Trunojoyo, Penarukan, Kec.
Kepanjen, Malang, Jawa Timur

NAMA MAHASISWA

Kharismawati Noor
NIM 200606110003

DOSEN PEMBIMBING 1

Dr. Yulia Eka Putrie, M.T

DOSEN PEMBIMBING 2

Anita Andriya Ningsih, S.S. M.Pd

JUDUL GAMBAR


Konsep Rencana Jaringan Air Limbah

SKALA
1 : 800

NO. GAMBAR
A444

Keterangan :

- Jaringan air kotor
- Jaringan air bekas
- Jaringan air hujan
- Jaringan bak kontrol
- Jaringan akhir
- Bak kontrol
- Septic tank
- Sumur resapan

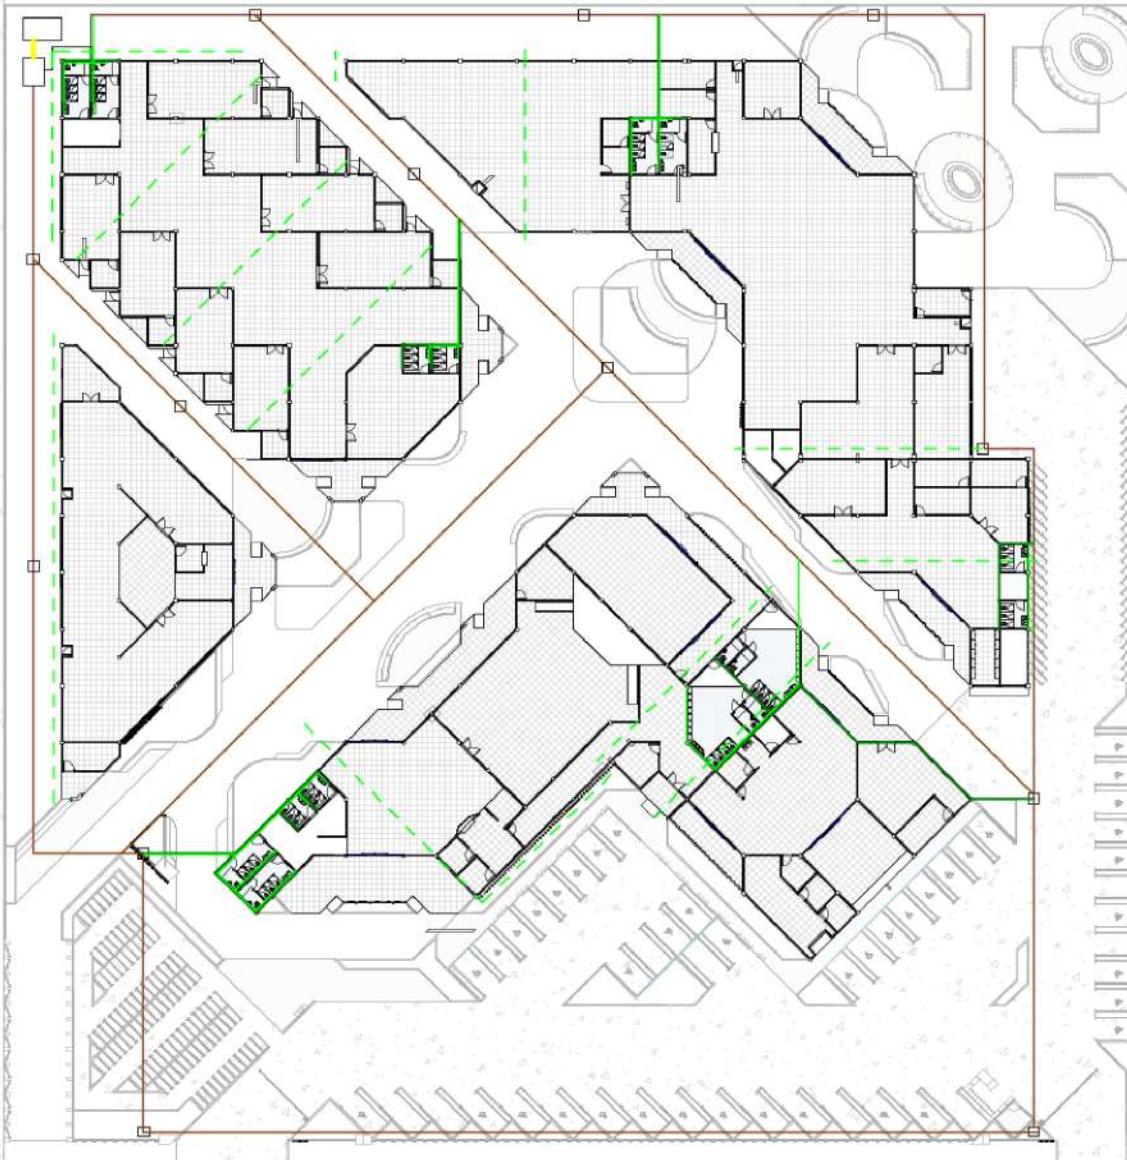


Konsep Rencana Jaringan Air Limbah

1 : 800



Keterangan :

- Jaringan distribusi listrik
- Jaringan titik lampu
- Listrik PLN
- Meteran
- Kotak panel
- MCB

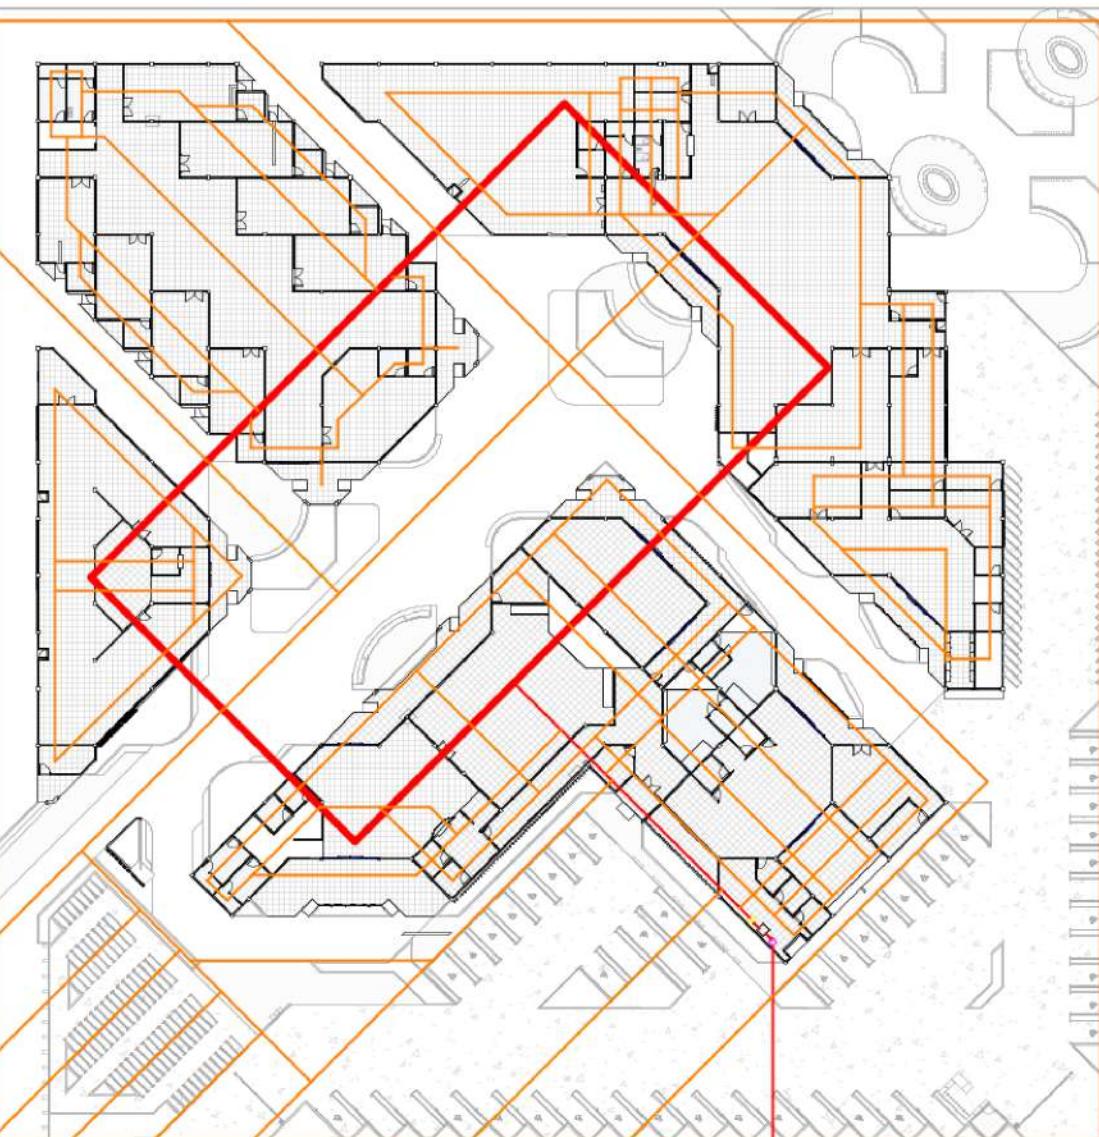

Konsep Rencana Jaringan Elektrikal

1 : 800



ARSITEKTUR
UIN MALANG

PRODI TEKNIK ARSITEKTUR
FAKULTAS SAINS DAN TEKNOLOGI
UIN MAULANA MALIK IBRAHIM
MALANG

JUDUL PERANCANGAN

Perancangan Library-Creative Hub
dengan Pendekatan Arsitektur Inklusif
di Kepanjen, Kabupaten Malang

LOKASI PERANCANGAN

Jl. Trunojoyo, Penarukan, Kec.
Kepanjen, Malang, Jawa Timur

NAMA MAHASISWA

Kharismawati Noor
NIM 200606110003

DOSEN PEMBIMBING 1

Dr. Yulia Eka Putrie, M.T

DOSEN PEMBIMBING 2

Anita Andriya Ningsih, S.S. M.Pd

JUDUL GAMBAR


Konsep Rencana Jaringan Elektrikal

SKALA
1 : 800

NO. GAMBAR
A445

Keterangan :

- Jaringan dry pipe system
- ← Pintu darurat
- Jalur darurat Kendaraan
- Titik kumpul
- Sprinkler
- Hidrant
- APAR
- Smoke detector
- Hose reel

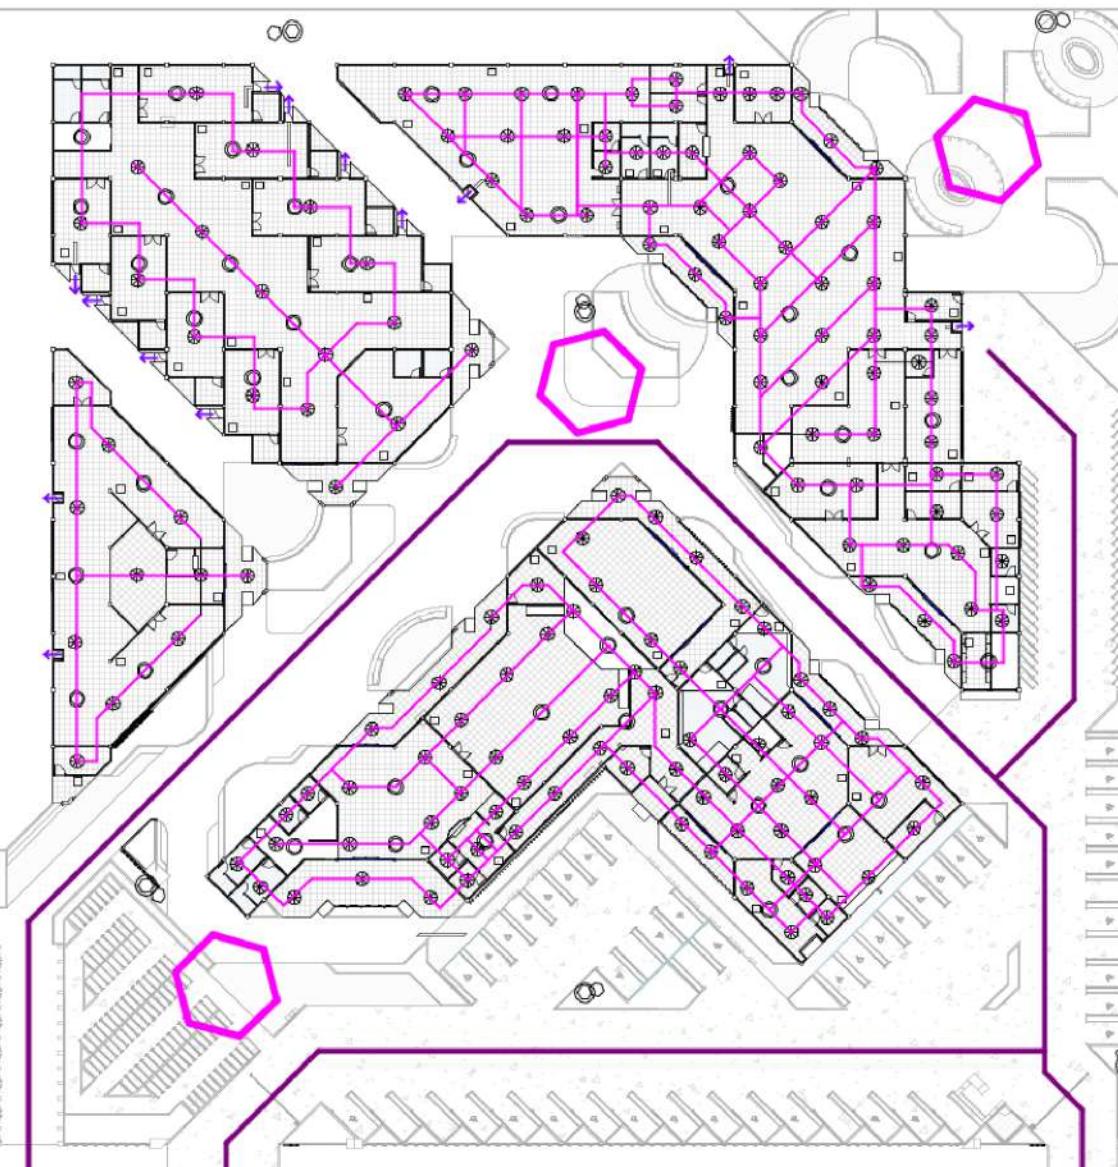

Konsep Rencana Penanggulangan Bahaya Kebakaran

1 : 800



ARSITEKTUR
UIN MALANG

PRODI TEKNIK ARSITEKTUR
FAKULTAS SAINS DAN TEKNOLOGI
UIN MAULANA MALIK IBRAHIM
MALANG

JUDUL PERANCANGAN

Perancangan Library-Creative Hub
dengan Pendekatan Arsitektur Inklusif
di Kepanjen, Kabupaten Malang

LOKASI PERANCANGAN

Jl. Trunojoyo, Penarukan, Kec.
Kepanjen, Malang, Jawa Timur

NAMA MAHASISWA

Kharismawati Noor
NIM 200606110003

DOSEN PEMBIMBING 1

Dr. Yulia Eka Putrie, M.T

DOSEN PEMBIMBING 2

Anita Andriya Ningsih, S.S. M.Pd

JUDUL GAMBAR

Konsep Rencana Penanggulangan
Bahaya Kebakaran

SKALA
1 : 800

NO. GAMBAR
A446



ARSITEKTUR
UIN MALANG

PRODI TEKNIK ARSITEKTUR
FAKULTAS SAINS DAN TEKNOLOGI
UIN MAULANA MALIK IBRAHIM
MALANG

JUDUL PERANCANGAN

Perancangan Library-Creative Hub dengan Pendekatan Arsitektur Inklusif di Kepanjen, Kabupaten Malang

LOKASI PERANCANGAN

Jl. Trunojoyo, Penarukan, Kec. Kepanjen, Malang, Jawa Timur

NAMA MAHASISWA

Kharismawati Noor
NIM 200606110003

DOSEN PEMBIMBING 1

Dr. Yulia Eka Putrie, M.T

DOSEN PEMBIMBING 2

Anita Andriya Ningsih, S.S., M.Pd

JUDUL GAMBAR


Denah Binding Place

SKALA

1 : 450

NO. GAMBAR

A447

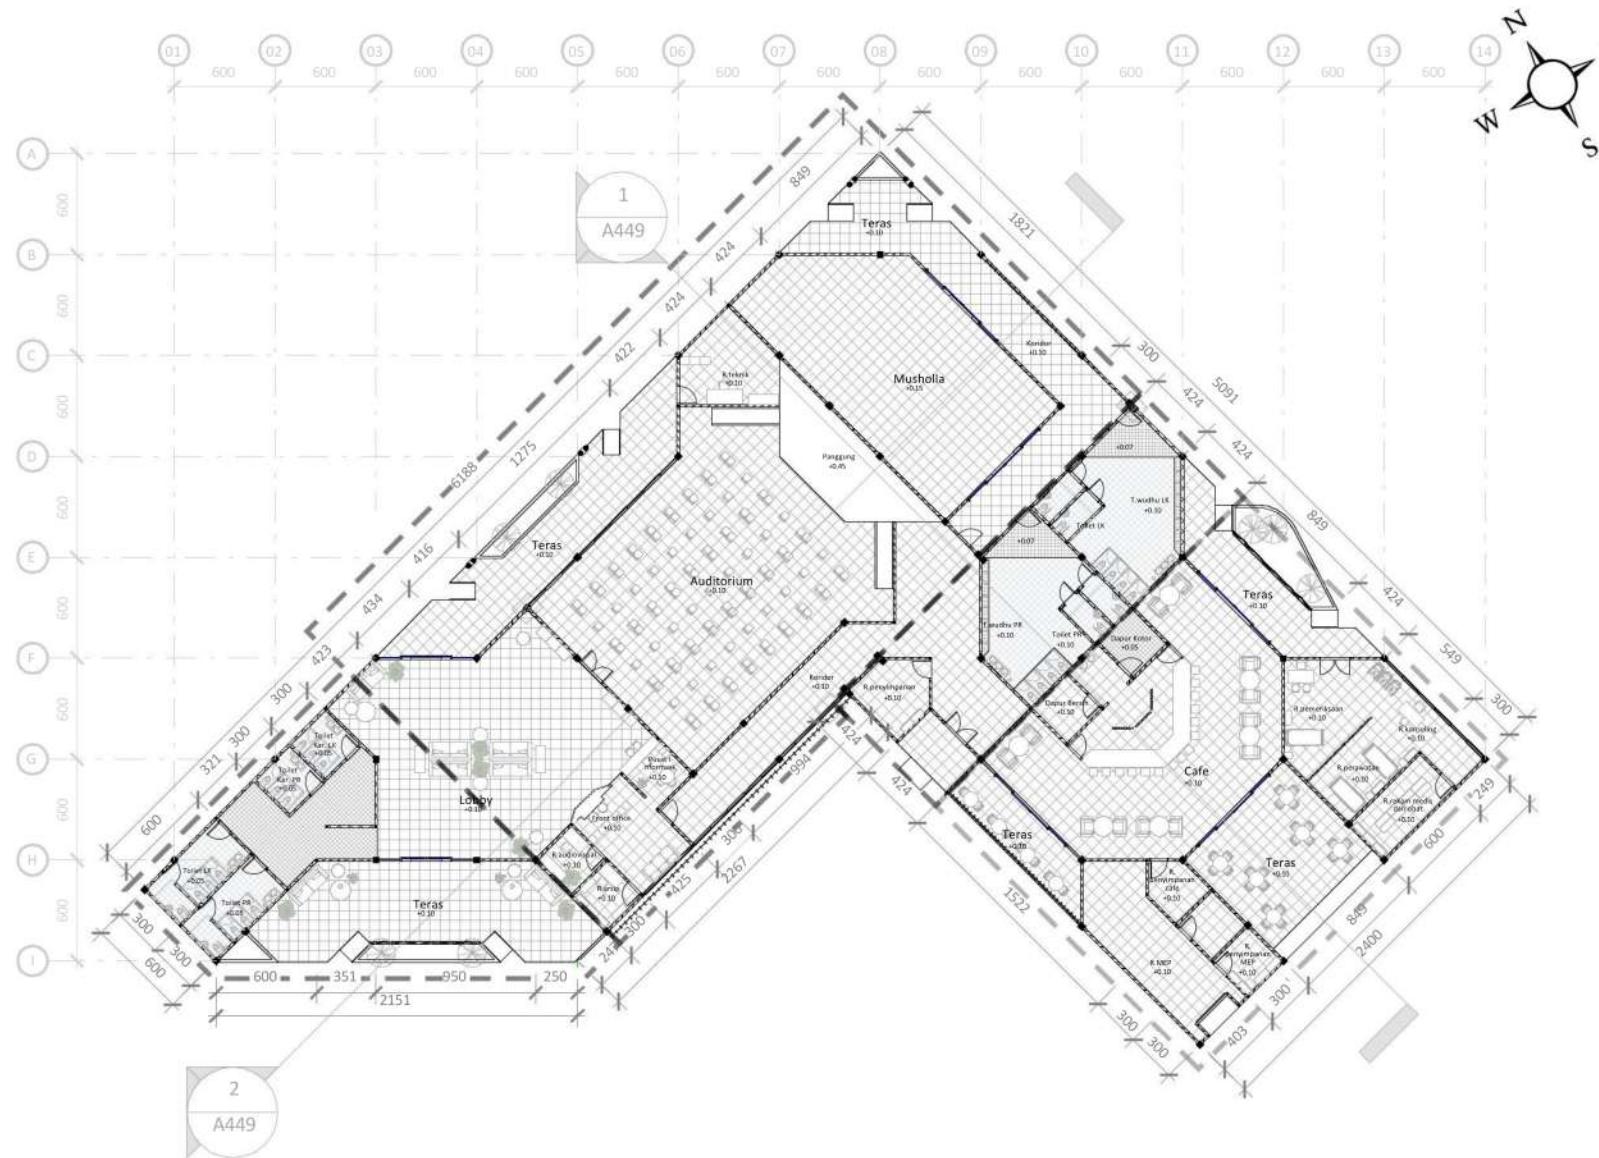


Denah Binding Place

1 : 450




ARSITEKTUR
UIN MALANG

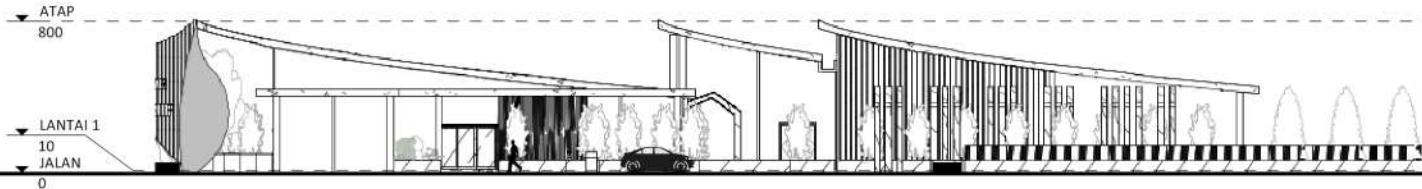

Tampak Depan Binding Place

1 : 400

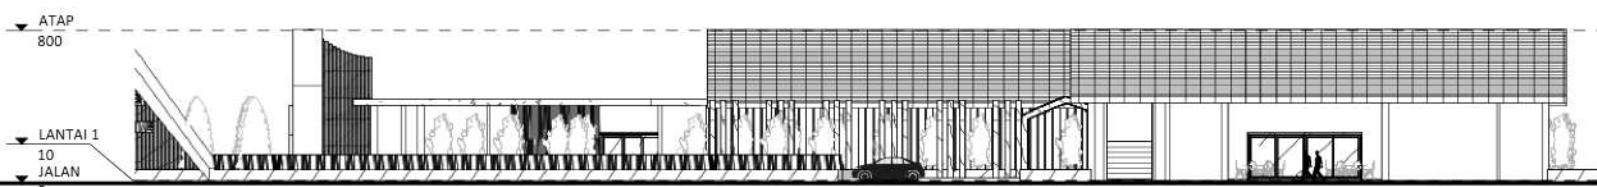

Tampak Samping Binding Place

1 : 400

PRODI TEKNIK ARSITEKTUR
FAKULTAS SAINS DAN TEKNOLOGI
UIN MAULANA MALIK IBRAHIM
MALANG

JUDUL PERANCANGAN

Perancangan Library-Creative Hub
dengan Pendekatan Arsitektur Inklusif
di Kepanjen, Kabupaten Malang

LOKASI PERANCANGAN

Jl. Trunojoyo, Penarukan, Kec.
Kepanjen, Malang, Jawa Timur

NAMA MAHASISWA

Kharismawati Noor
NIM 200606110003

DOSEN PEMBIMBING 1

Dr. Yulia Eka Putrie, M.T

DOSEN PEMBIMBING 2

Anita Andriya Ningsih, S.S. M.Pd

JUDUL GAMBAR

Tampak Depan Dan Samping
Binding Place

SKALA

1 : 400

NO. GAMBAR

A448



ARSITEKTUR
UIN MALANG

PRODI TEKNIK ARSITEKTUR
FAKULTAS SAINS DAN TEKNOLOGI
UIN MAULANA MALIK IBRAHIM
MALANG

JUDUL PERANCANGAN

Perancangan Library-Creative Hub
dengan Pendekatan Arsitektur Inklusif
di Kepanjen, Kabupaten Malang

LOKASI PERANCANGAN

Jl. Trunojoyo, Penarukan, Kec.
Kepanjen, Malang, Jawa Timur

NAMA MAHASISWA

Kharismawati Noor
NIM 200606110003

DOSEN PEMBIMBING 1

Dr. Yulia Eka Putrie, M.T

DOSEN PEMBIMBING 2

Anita Andriya Ningsih, S.S. M.Pd


JUDUL GAMBAR

Potongan A-A Dan Potongan B-B
Binding Place

SKALA


1 : 400

NO. GAMBAR
A449

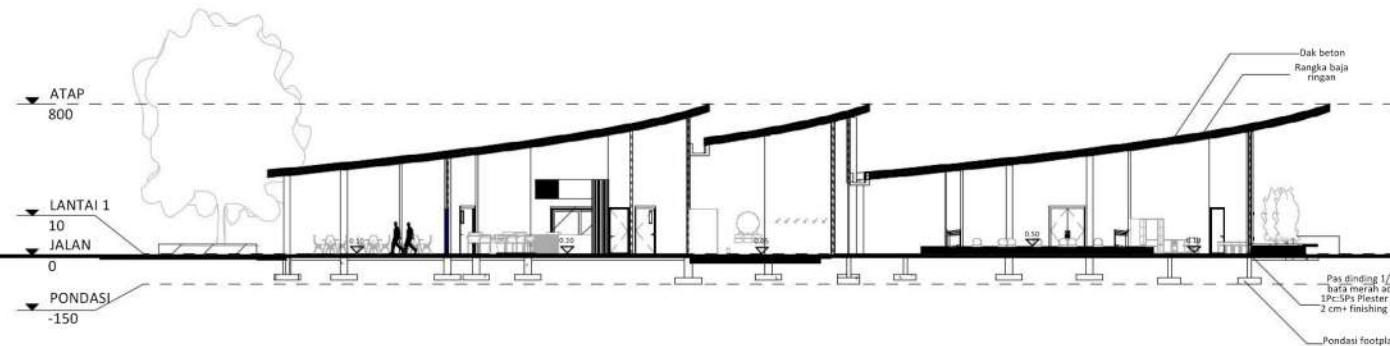

Potongan A-A Binding Place

1 : 400

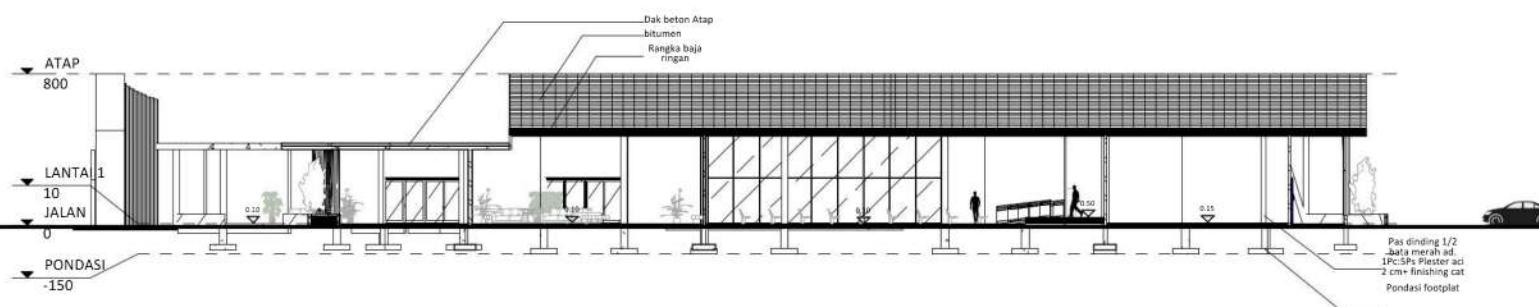

Potongan B-B Binding Place

1 : 400



ARSITEKTUR
UIN MALANG

PRODI TEKNIK ARSITEKTUR
FAKULTAS SAINS DAN TEKNOLOGI
UIN MAULANA MALIK IBRAHIM
MALANG

JUDUL PERANCANGAN

Perancangan Library-Creative Hub
dengan Pendekatan Arsitektur Inklusif
di Kepanjen, Kabupaten Malang

LOKASI PERANCANGAN

Jl. Trunojoyo, Penarukan, Kec.
Kepanjen, Malang, Jawa Timur

NAMA MAHASISWA

Kharismawati Noor
NIM 200606110003

DOSEN PEMBIMBING 1

Dr. Yulia Eka Putrie, M.T

DOSEN PEMBIMBING 2


Anita Andriya Ningsih, S.S. M.Pd

JUDUL GAMBAR

Denah Exhibition Place

SKALA
1 : 400

NO. GAMBAR
A450

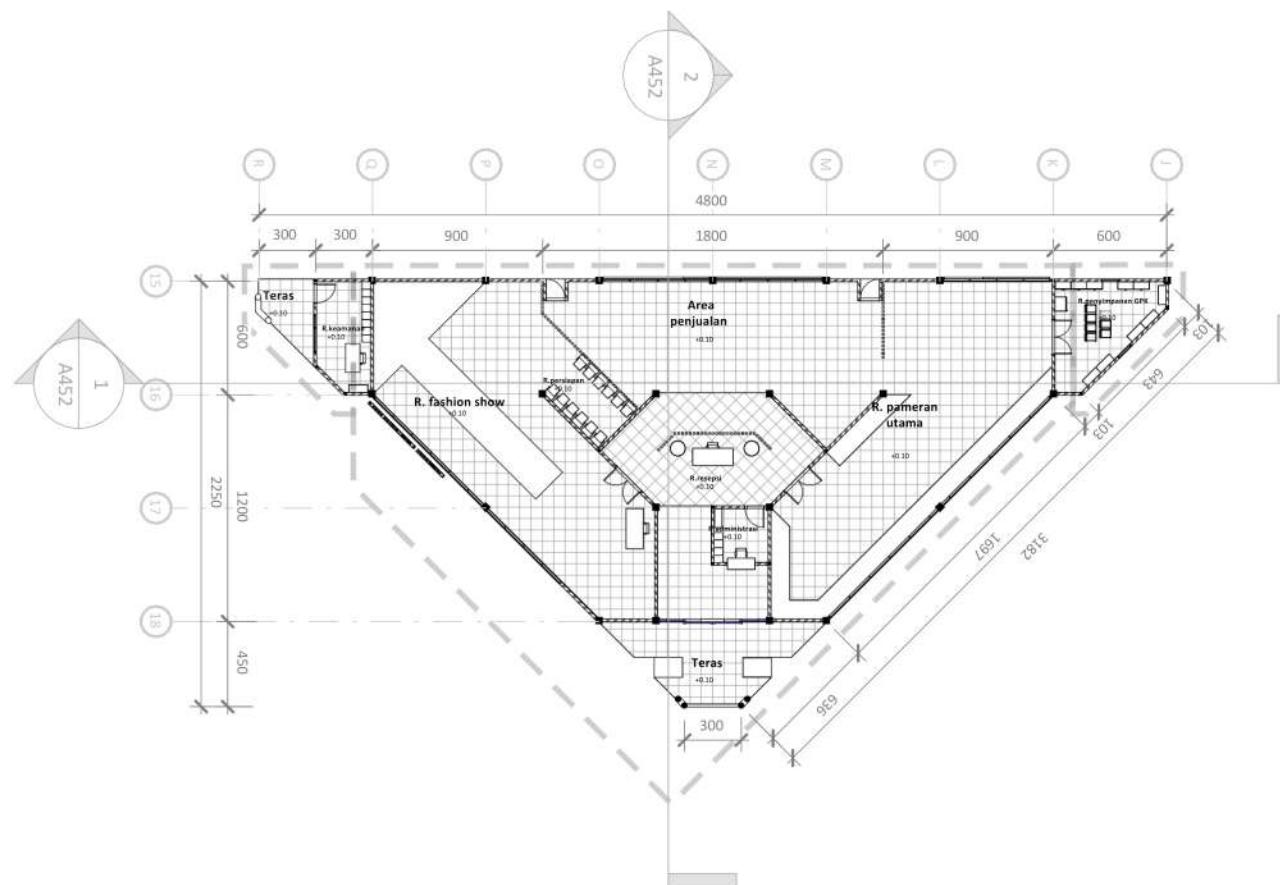


Denah Exhibition Place

1 : 400




ARSITEKTUR
UIN MALANG

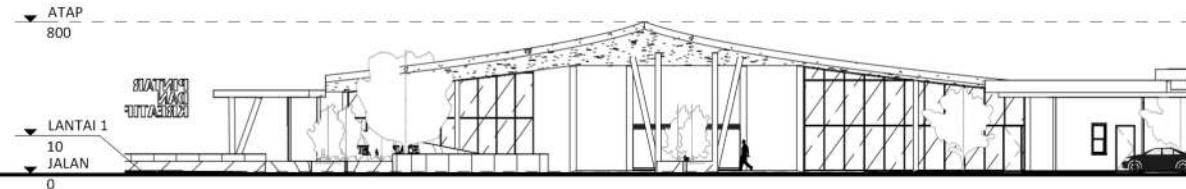


Tampak Depan Exhibition Place

1 : 400

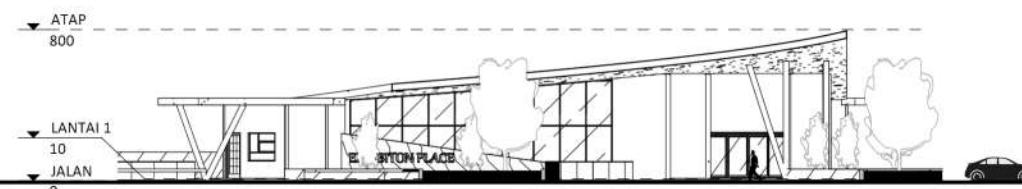

Tampak Samping Exhibition Place

1 : 400

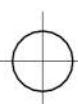

PRODI TEKNIK ARSITEKTUR
FAKULTAS SAINS DAN TEKNOLOGI
UIN MAULANA MALIK IBRAHIM
MALANG

JUDUL PERANCANGAN

Perancangan Library-Creative Hub
dengan Pendekatan Arsitektur Inklusif
di Kepanjen, Kabupaten Malang

LOKASI PERANCANGAN

Jl. Trunojoyo, Penarukan, Kec.
Kepanjen, Malang, Jawa Timur

NAMA MAHASISWA

Kharismawati Noor
NIM 200606110003

DOSEN PEMBIMBING 1

Dr. Yulia Eka Putrie, M.T

DOSEN PEMBIMBING 2

Anita Andriya Ningsih, S.S. M.Pd

JUDUL GAMBAR

Tampak Depan Dan Samping
Exhibition Place

SKALA


1 : 400

NO. GAMBAR

A451



ARSITEKTUR
UIN MALANG

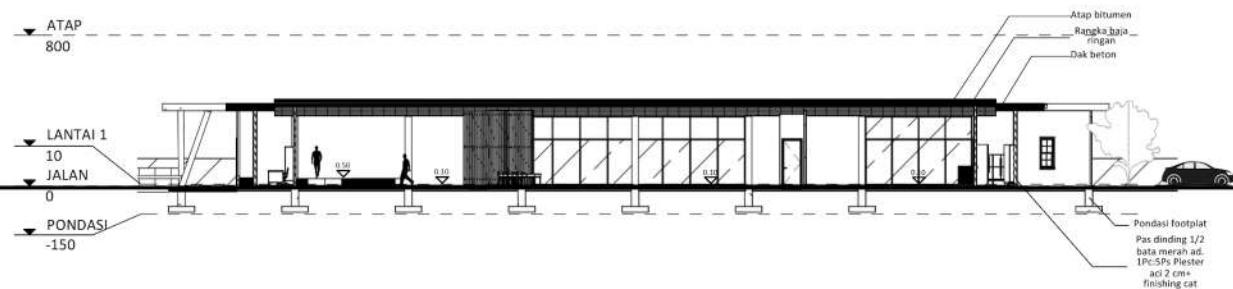

Potongan A-A Exhibition Place

1 : 400

PRODI TEKNIK ARSITEKTUR
FAKULTAS SAINS DAN TEKNOLOGI
UIN MAULANA MALIK IBRAHIM
MALANG

JUDUL PERANCANGAN

Perancangan Library-Creative Hub
dengan Pendekatan Arsitektur Inklusif
di Kepanjen, Kabupaten Malang

LOKASI PERANCANGAN

Jl. Trunojoyo, Penarukan, Kec.
Kepanjen, Malang, Jawa Timur

NAMA MAHASISWA

Kharismawati Noor
NIM 200606110003

DOSEN PEMBIMBING 1

Dr. Yulia Eka Putrie, M.T

DOSEN PEMBIMBING 2

Anita Andriya Ningsih, S.S. M.Pd

JUDUL GAMBAR


Potongan A-A Dan Potongan B-B
Exhibition Place

SKALA

1 : 400

NO. GAMBAR

A452

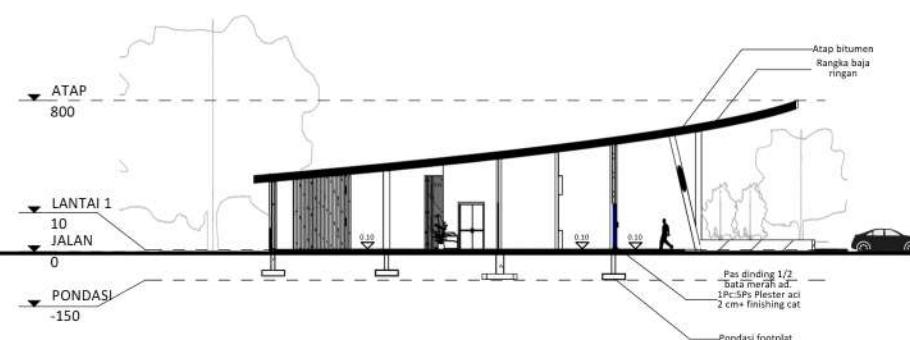

Potongan B-B Exhibition Place

1 : 400



ARSITEKTUR
UIN MALANG

PRODI TEKNIK ARSITEKTUR
FAKULTAS SAINS DAN TEKNOLOGI
UIN MAULANA MALIK IBRAHIM
MALANG

JUDUL PERANCANGAN

Perancangan Library-Creative Hub
dengan Pendekatan Arsitektur Inklusif
di Kepanjen, Kabupaten Malang

LOKASI PERANCANGAN

Jl. Trunojoyo, Penarukan, Kec.
Kepanjen, Malang, Jawa Timur

NAMA MAHASISWA

Kharismawati Noor
NIM 200606110003

DOSEN PEMBIMBING 1

Dr. Yulia Eka Putrie, M.T

DOSEN PEMBIMBING 2


Anita Andriya Ningsih, S.S. M.Pd

JUDUL GAMBAR

Denah Library


SKALA
1 : 400

NO. GAMBAR
A453

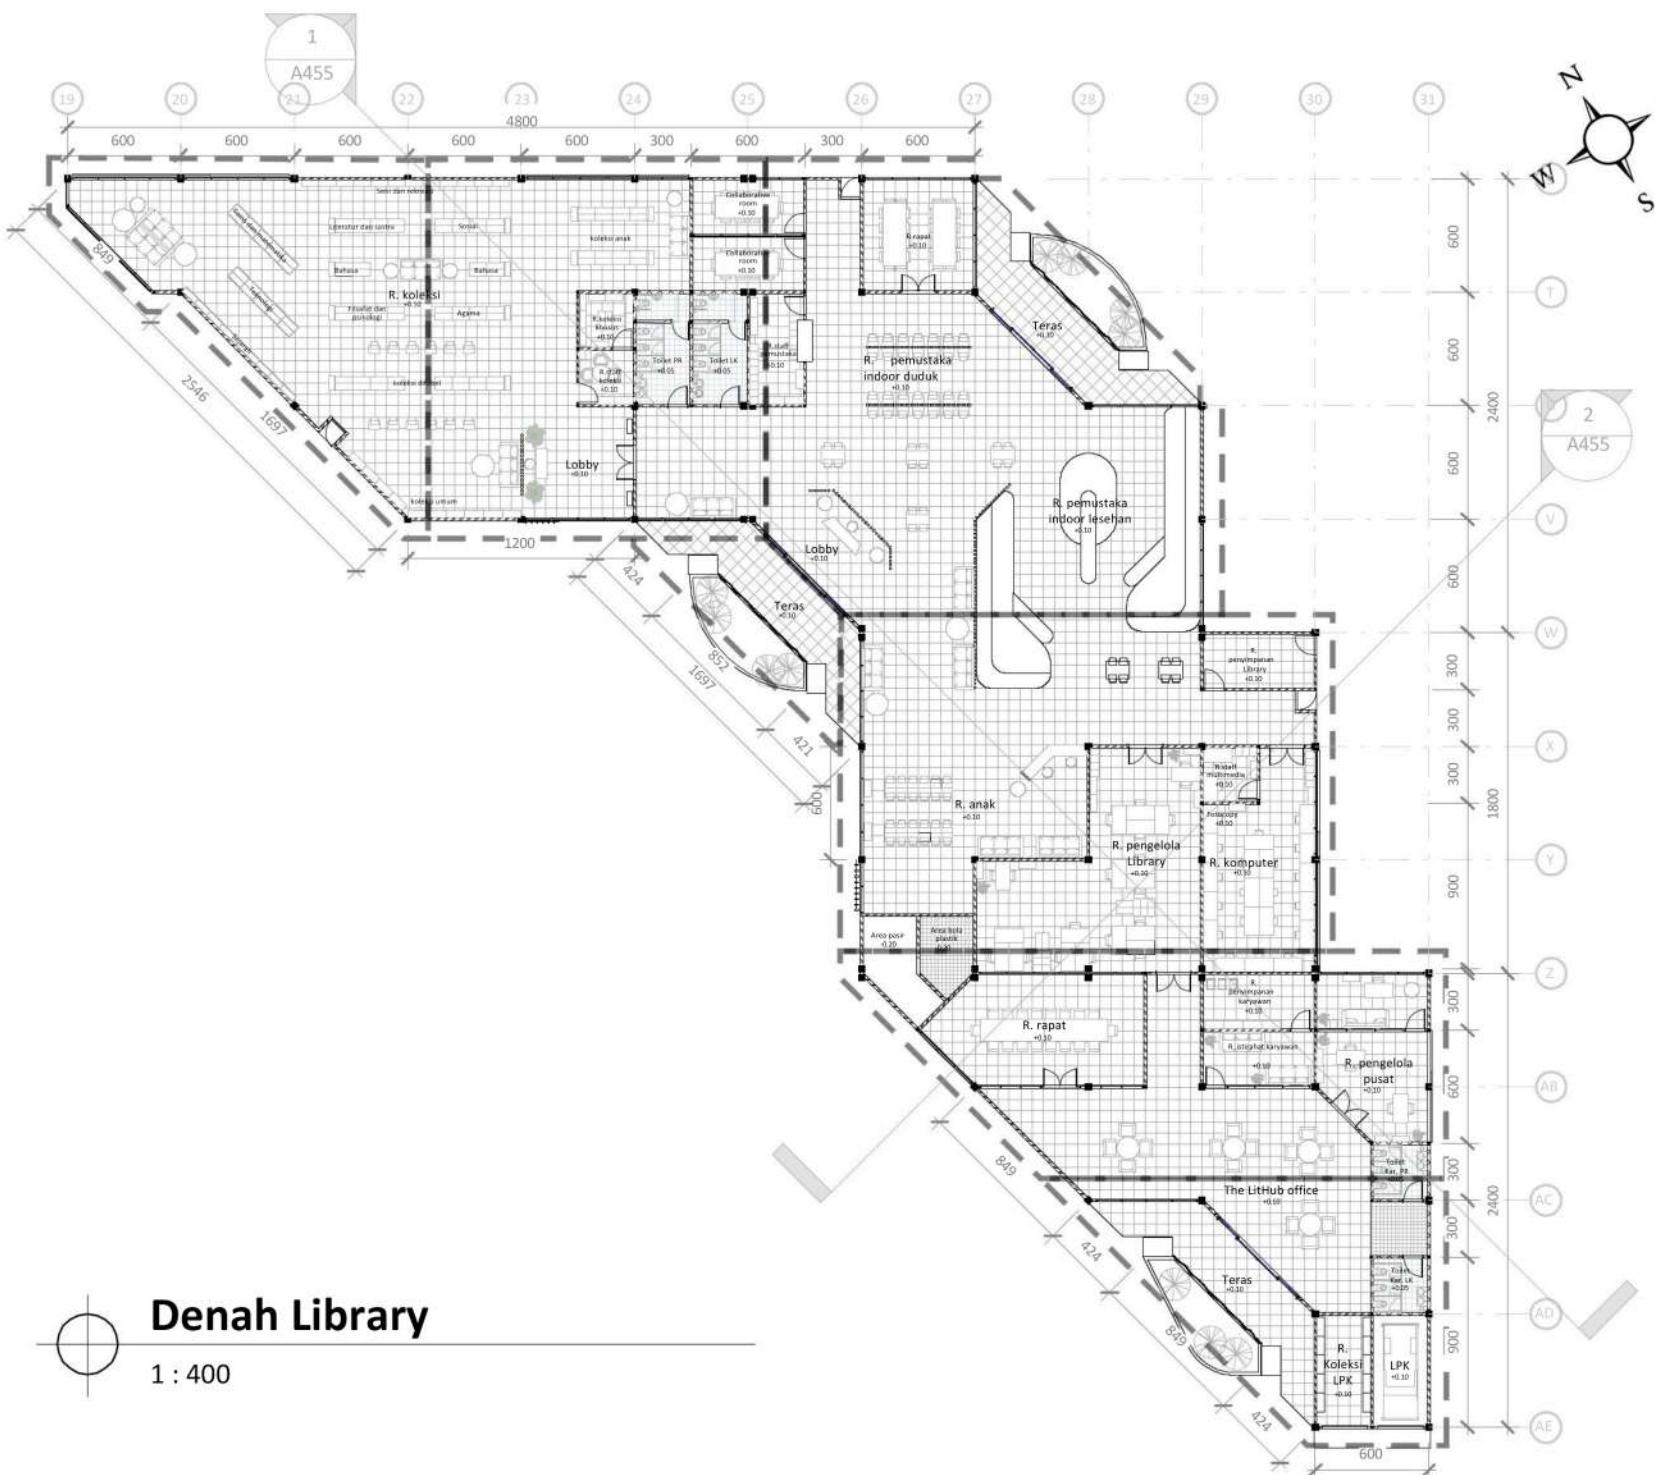



ARSITEKTUR
UIN MALANG

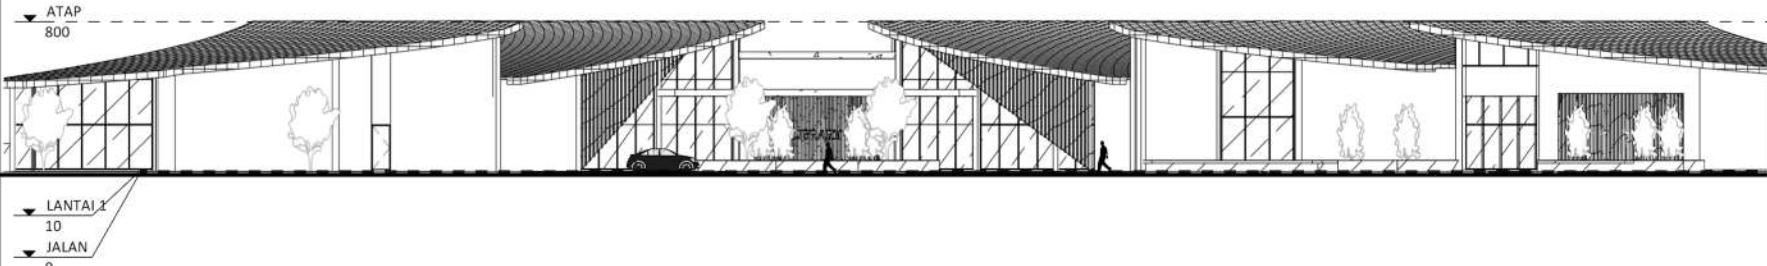

Tampak Depan Library

1 : 400

PRODI TEKNIK ARSITEKTUR
FAKULTAS SAINS DAN TEKNOLOGI
UIN MAULANA MALIK IBRAHIM
MALANG

JUDUL PERANCANGAN

Perancangan Library-Creative Hub
dengan Pendekatan Arsitektur Inklusif
di Kepanjen, Kabupaten Malang

LOKASI PERANCANGAN

Jl. Trunojoyo, Penarukan, Kec.
Kepanjen, Malang, Jawa Timur

NAMA MAHASISWA

Kharismawati Noor
NIM 200606110003

DOSEN PEMBIMBING 1

Dr. Yulia Eka Putrie, M.T

DOSEN PEMBIMBING 2

Anita Andriya Ningsih, S.S. M.Pd

JUDUL GAMBAR


Tampak Depan Dan Samping
Library

SKALA

1 : 400

NO. GAMBAR

A454

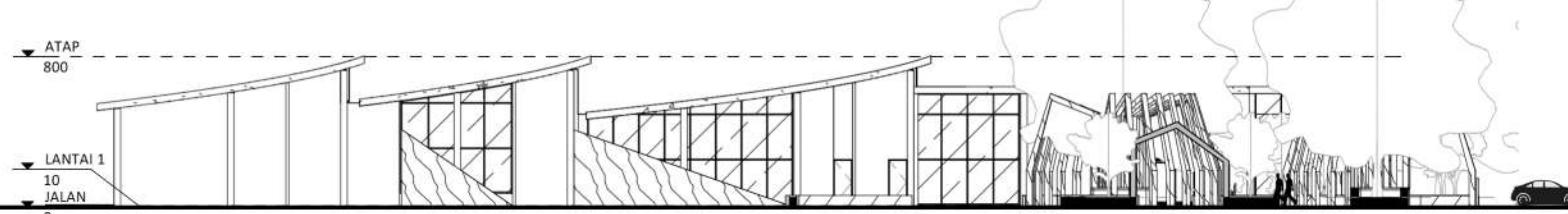


Tampak Samping Library

1 : 400




ARSITEKTUR
UIN MALANG

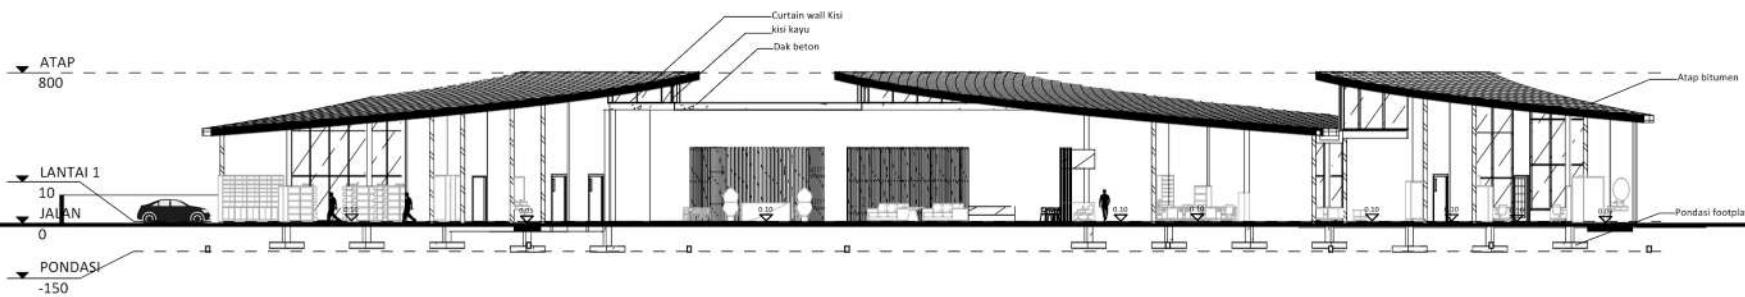

Potongan A-A Library

1 : 400

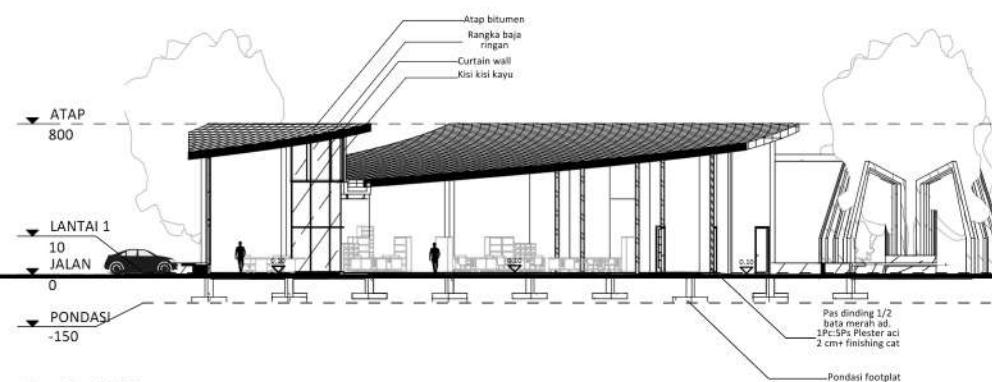

Potongan B-B Library

1 : 400

PRODI TEKNIK ARSITEKTUR
FAKULTAS SAINS DAN TEKNOLOGI
UIN MAULANA MALIK IBRAHIM
MALANG

JUDUL PERANCANGAN

Perancangan Library-Creative Hub
dengan Pendekatan Arsitektur Inklusif
di Kepanjen, Kabupaten Malang

LOKASI PERANCANGAN

Jl. Trunojoyo, Penarukan, Kec.
Kepanjen, Malang, Jawa Timur

NAMA MAHASISWA

Kharismawati Noor
NIM 200606110003

DOSEN PEMBIMBING 1

Dr. Yulia Eka Putrie, M.T

DOSEN PEMBIMBING 2

Anita Andriya Ningsih, S.S. M.Pd

JUDUL GAMBAR

Potongan A-A Dan Potongan B-B
Library

SKALA



1 : 400

NO. GAMBAR

A455



ARSITEKTUR
UIN MALANG

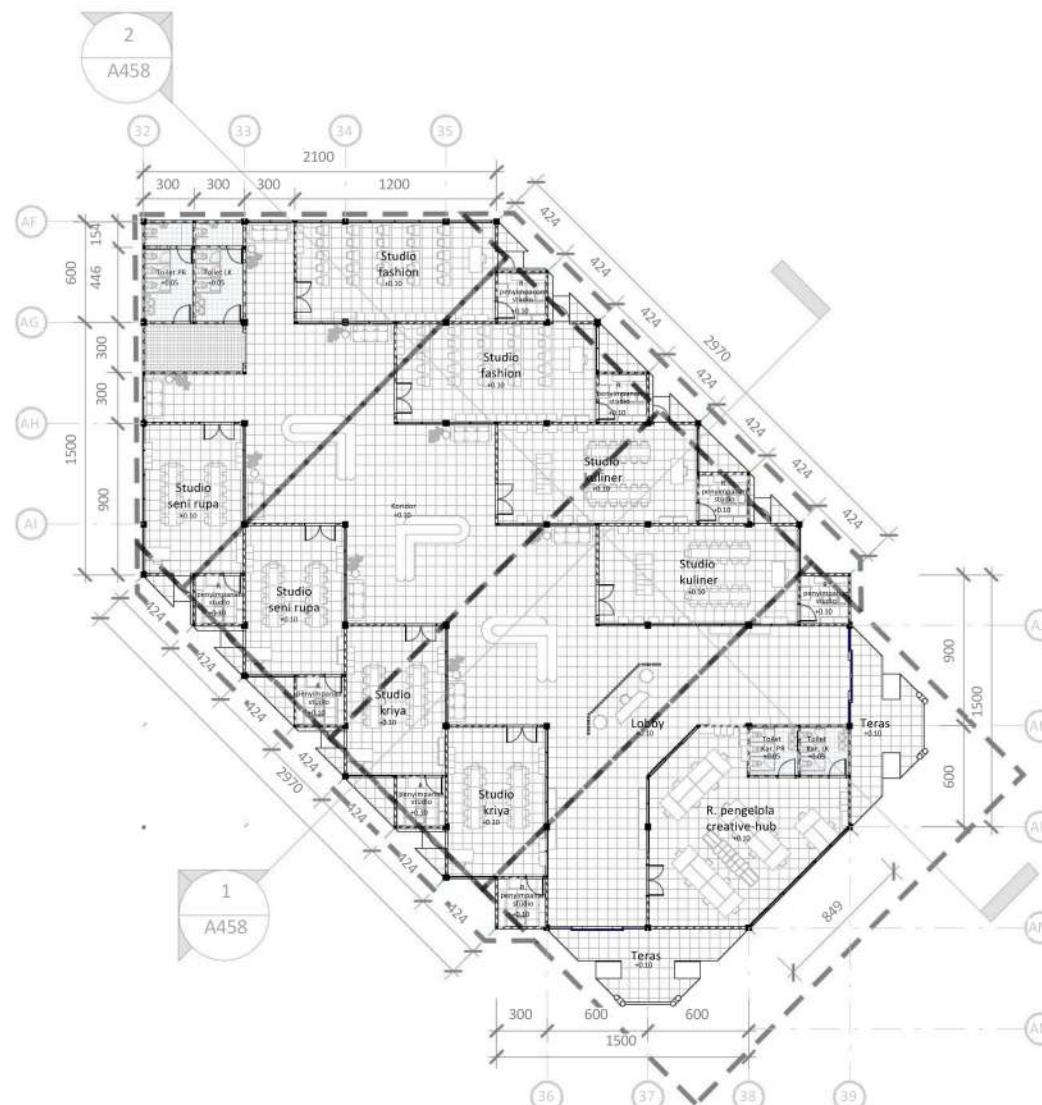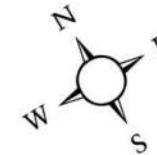

Denah Creative Hub

1 : 450

PRODI TEKNIK ARSITEKTUR
FAKULTAS SAINS DAN TEKNOLOGI
UIN MAULANA MALIK IBRAHIM
MALANG

JUDUL PERANCANGAN

Perancangan Library-Creative Hub dengan Pendekatan Arsitektur Inklusif di Kepanjen, Kabupaten Malang

LOKASI PERANCANGAN

Jl. Trunojoyo, Penarukan, Kec. Kepanjen, Malang, Jawa Timur

NAMA MAHASISWA

Kharismawati Noor
NIM 200606110003

DOSEN PEMBIMBING 1

Dr. Yulia Eka Putrie, M.T

DOSEN PEMBIMBING 2

Anita Andriya Ningsih, S.S. M.Pd

JUDUL GAMBAR


Denah Creative Hub

SKALA
1 : 450

NO. GAMBAR
A456



ARSITEKTUR
UIN MALANG

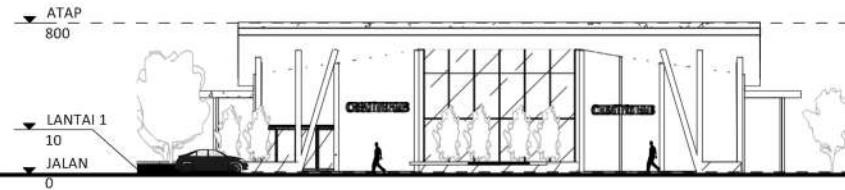

Tampak Depan Creative Hub

1 : 400

PRODI TEKNIK ARSITEKTUR
FAKULTAS SAINS DAN TEKNOLOGI
UIN MAULANA MALIK IBRAHIM
MALANG

JUDUL PERANCANGAN

Perancangan Library-Creative Hub
dengan Pendekatan Arsitektur Inklusif
di Kepanjen, Kabupaten Malang

LOKASI PERANCANGAN

Jl. Trunojoyo, Penarukan, Kec.
Kepanjen, Malang, Jawa Timur

NAMA MAHASISWA

Kharismawati Noor
NIM 200606110003

DOSEN PEMBIMBING 1

Dr. Yulia Eka Putrie, M.T

DOSEN PEMBIMBING 2

Anita Andriya Ningsih, S.S. M.Pd

JUDUL GAMBAR


Tampak Depan Dan Samping
Creative Hub

SKALA

1 : 400

NO. GAMBAR

A457

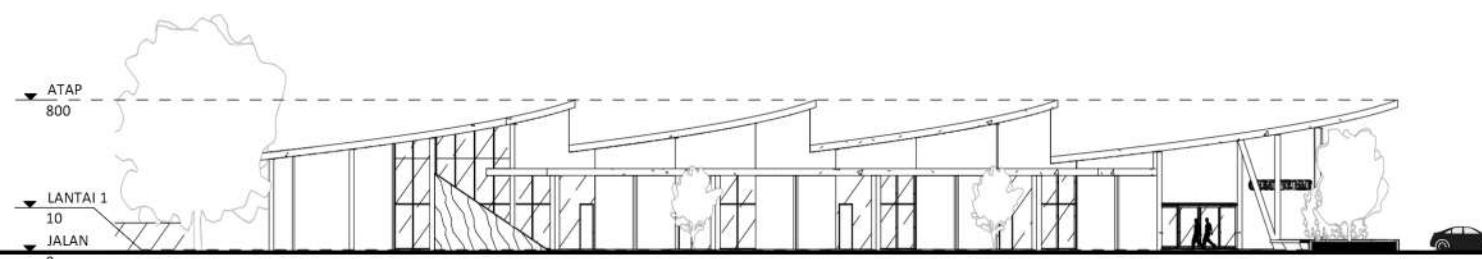

Tampak Samping Creative Hub

1 : 400



ARSITEKTUR
UIN MALANG

PRODI TEKNIK ARSITEKTUR
FAKULTAS SAINS DAN TEKNOLOGI
UIN MAULANA MALIK IBRAHIM
MALANG

JUDUL PERANCANGAN

Perancangan Library-Creative Hub
dengan Pendekatan Arsitektur Inklusif
di Kepanjen, Kabupaten Malang

LOKASI PERANCANGAN

Jl. Trunojoyo, Penarukan, Kec.
Kepanjen, Malang, Jawa Timur

NAMA MAHASISWA

Kharismawati Noor
NIM 200606110003

DOSEN PEMBIMBING 1

Dr. Yulia Eka Putrie, M.T

DOSEN PEMBIMBING 2

Anita Andriya Ningsih, S.S. M.Pd


JUDUL GAMBAR

Potongan A-A Dan Potongan B-B
Creative Hub

SKALA


1 : 400

NO. GAMBAR
A458

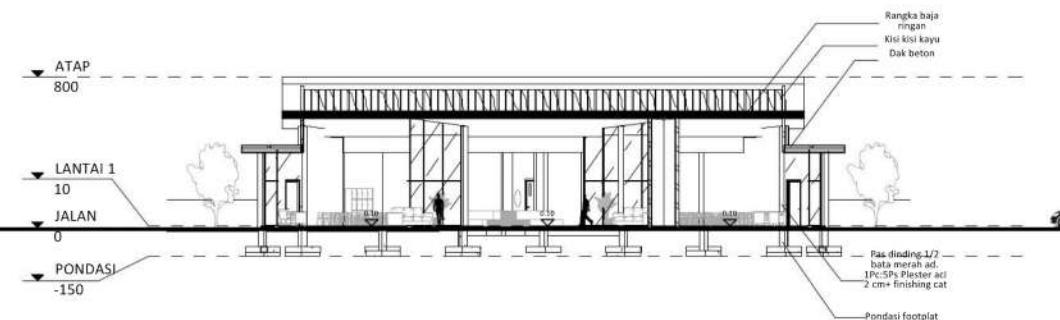

Potongan A-A Creative Hub

1 : 400

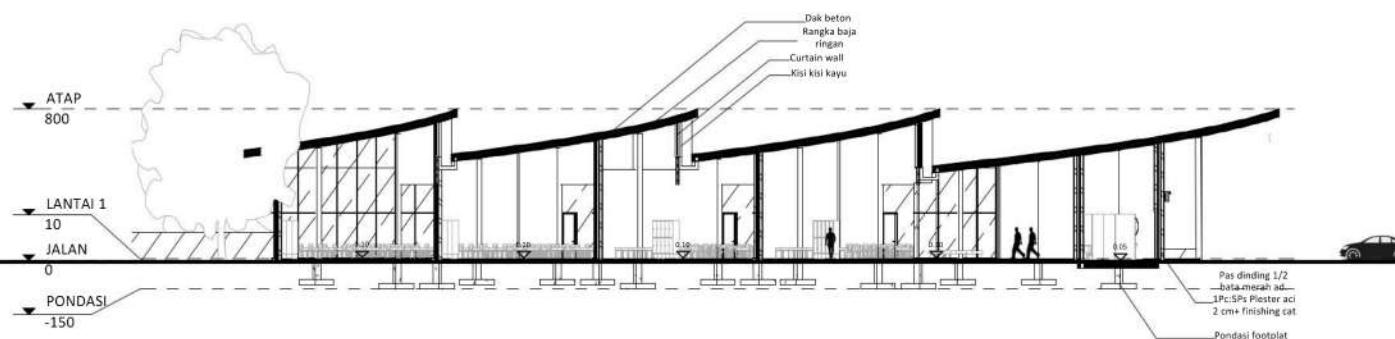

Potongan B-B Creative Hub

1 : 400

PERANCANGAN LIBRARY-CREATIVE HUB DENGAN PENDEKATAN ARSITEKTUR INKLUSIF DI KABUPATEN MALANG

"CELEBRATING INCLUSIVITY IN LIBRARY- CREATIVE HUB"

Makna "Celebrating inclusivity" mengacu pada keterlibatan desain yang mempertimbangkan kebutuhan semua kalangan dengan tujuan menghilangkan hambatan dan mempromosikan partisipasi dan keterlibatan yang setara dalam lingkungan binaan.

Library-creative hub dengan pendekatan arsitektur inklusif adalah projek yang bertujuan untuk mendukung dan memberikan sebuah ruang publik yang tidak hanya memfasilitasi akses terhadap pengetahuan dan kreativitas, tetapi juga mempromosikan dan mewujudkan prinsip-prinsip inklusi dalam setiap aspek desain dan penggunaannya.

I S U

1. Fasilitas umum yang belum menjangkau pengguna disabilitas.
2. Visi lembaga Dinas Perpustakaan dan Kearsipan Kabupaten Malang.
3. Belum ada tempat perwadilan komunitas kreatif.
4. Potensi masyarakat kreatif yang belum sepenuhnya tersampulkan karyanya.
5. Perpustakaan umum yang minim akses pengguna disabilitas.

FAKTA

1. Kabupaten Malang merupakan kawasan pendidikan dan kawasan kreatif.
2. Keterkaitan sektor pendidikan dan ekonomi cenderung berperan aktif untuk menarik minat masyarakat.
3. Jumlah penduduk berdasarkan pendidikan per tahun 2018 di kabupaten Malang relatif meningkat. Jumlah sekolah yang cukup banyak, juga disertai adanya pembangunan universitas baru.
4. Undang-Undang Republik Indonesia NO. 43 tahun 2007 tentang Perpustakaan untuk disabilitas pasal 5.
5. Peraturan Daerah Kabupaten Malang Nomor 12 Tahun 2015 tentang penyelenggaraan perpustakaan

S K E M A D E S A I N




A N A L I S I S

Pengguna dari Library-Creative Hub merupakan pemustaka, tim manajemen, pengunjung dan para pelaku industri kreatif (kriya, kuliner, seni rupa, dan fashion) di Kabupaten Malang. Pengguna mulai dari range usia anak-anak, remaja, dewasa dan lansia dengan kapasitas maksimal 200 orang pada perpustakaan dan 200 sampai orang pada pusat komunitas kreatif.

KLB	RTH	KDB	GSB
1 Lantai	= 40%	= 60%	= 1/2 x 6 meter
	= 5.760 m ²	= 8.640 meter ²	= 3 meter

T R A N F O R M A S I T A P A K

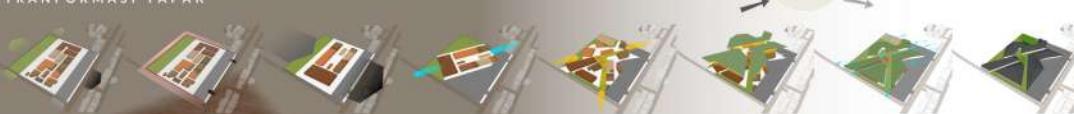

T R A N F O R M A S I B E N T U K



- LEGENDA :**
1. Entrance
 2. Binding place
 3. Exhibition place
 4. Pos satpam
 5. Creative Hub
 6. Library
 7. Taman baca dan eksplorasi
 8. Loading dock
 9. Drop off point
 10. Jalan pejalan kaki
 11. Parkir karyawan
 12. Parkir umum
 13. Exit

TAMPAK BINDING PLACE

POTONGAN BINDING PLACE

TAMPAK EXHIBITION PLACE

POTONGAN EXHIBITION PLACE

TAMPAK CREATIVE HUB

POTONGAN CREATIVE HUB

TAMPAK LIBRARY

POTONGAN LIBRARY

TAMPAK KAWASAN BARAT

TAMPAK KAWASAN TIMUR

POTONGAN A-A KAWASAN

POTONGAN B-B KAWASAN

HASIL RANCANGAN TAPAK

Taman
Sebagai area komunal untuk belajar dan bersantai dalam suasana zen.

Vegetasi penerjuk arah
Mengintipkan arah pohon dan taman

Pembatas tapak
Pembatas tapak menggunakan pagar beton dengan ketinggian 1,20 m.
Vegetasi pengatur

Pengaturan tanaman Marginal
pada bagian area yang dibuat area parkir.

Ukuran jarak akibitabilitas
Letor jarak akibitabilitas kurang lebih 2-3 m.

Jalur pengunjung, pengolahan dan kendaraan
Penggunaan guading block ukuran 30x30 cm dengan material batu granit kasar dan paving block. Pada jalur kendaraan memakai material asphalt.

Ramp
Penggunaan ramp pendek dengan lebar 1,6 meter dengan ketinggian 0,10 m dari permukaan tanah.

Gantang entrance and exit
Berdasarkan dan Mysore, Gantang sebagai peraduan akan manusia masuk dan keluar.

Ara parkir
Turbag menjadi area parkir pengunjung dan parkir karyawan. Dilengkapi dengan jaringan penutupan, pagar pengaman dan gantang block dalam satu jarak akibitabilitas.

DETAIL LANSKAP TAMAN BACA DAN EKSPLORASI

Jarak massa bangunan
Jarak massa bangunan kurang lebih 5 meter untuk memenuhi kebutuhan laju akibitabilitas 2 arah.

Finishing dinding
menggunakan plaster acian dan cat dinding.

Secondary site
Secondary site pada area ini memuat bangunan yang berfungsi sebagai tempat kerja dan menyediakan ruang untuk berdiskusi dan seminar/expo.

Atap
Kombinasi atap miring 3 arah dilengkapi kipasplak dan skylight.

Catatan wall
Monokromatisca cahaya sekaligus sebagai penanda setiap zona

Jalur pengunjung dan pengolahan
Penggunaan guading block ukuran 30x30 cm dengan material batu granit kasar dan paving block.

Ramp
Penggunaan ramp pendek dengan lebar 1,4 meter dengan ketinggian 0,10 m dari permukaan tanah.

Bangunan 1 total Serti outdoor
Di kelompok sesuai dengan kebutuhan fungsi utama dan akibitabilitas terbatas.

Zona fungsi bangunan
Penetapan pengguna yang sama dalam setiap zona tanpa adanya bentuk terbatas untuk setiap pengguna

Entrance bangunan
Entri bangunan sebagai luar dengan arah entrance tapak

HASIL RANCANGAN BENTUK

Material
Penggunaan material yang stabil tidak pada jarak akibitabilitas yakni material beton.

Pembatas lokasi
Mempergunakan penggunaan jarak akibitabilitas yang ditentukan untuk menghindari bahan pembangunan yang tidak bersifat tahan lama.

Atap
Atap miring 3 sisi material bitumen dan atap datar material dk beton.

Kolom
Diameter kolom 35x35 cm dan 15x15 cm dengan batang 6-meter.

Pondasi
Pondasi footplat

Signage
Papan nama setiap ruang
Speaker
Setiap ruang dilengkapi dengan speaker

Foto
Desain foto yang letar antara 1 sampai 2 meter dan ketinggian 2,4 meter
Guading block
jarak minimal guading block 50 cm dari dinding

Kamar mandi
Pembatas kamar mandi perempuan di antara kamar mandi laki-laki pada area kamar.

Jalur pejalan kaki
Pembatas guading block ukuran 30x30 cm dengan material logam.

Ramp
Penggunaan ramp pendek dengan lebar 1,6 meter dengan ketinggian 0,10 m dari permukaan tanah.

Pembatasan koldok buku
diketahui sesuai dengan zonasi buku dalam satu ruang dengan peraduan setiap koldok.

DETAIL LANSKAP JALUR GUIDING BLOCK

DETAIL ARSITEKTURAL EXIT GATE

DETAIL ARSITEKTURAL PERGOLA

DETAIL ARSITEKTURAL SIGNAGE

HASIL RANCANGAN RUANG DAN STRUKTUR

Ukuran jarak akibitabilitas
Letor jarak akibitabilitas kurang lebih 2-3 m.

Ukuran ruang
Setiap ruang berada dalam satu fungsi ruang

Kegunaan ruang
Setiap ruang dipisahkan secara bersama

Atap
Atap miring 3 sisi material bitumen dan atap datar material dk beton.

Kolom
Diameter kolom 35x35 cm dan 15x15 cm dengan batang 6-meter.

Pondasi
Pondasi footplat

Signage
Papan nama setiap ruang
Speaker
Setiap ruang dilengkapi dengan speaker

Foto
Desain foto yang letar antara 1 sampai 2 meter dan ketinggian 2,4 meter
Guading block
jarak minimal guading block 50 cm dari dinding

Kamar mandi
Pembatas kamar mandi perempuan di antara kamar mandi laki-laki pada area kamar.

Jalur pejalan kaki
Pembatas guading block ukuran 30x30 cm dengan material logam.

Ramp
Penggunaan ramp pendek dengan lebar 1,6 meter dengan ketinggian 0,10 m dari permukaan tanah.

Pembatasan koldok buku
diketahui sesuai dengan zonasi buku dalam satu ruang dengan peraduan setiap koldok.

DETAIL ARSITEKTURAL EXIT GATE

DETAIL ARSITEKTURAL PERGOLA

DETAIL ARSITEKTURAL SIGNAGE

TAMPAK A-A KAWASAN

TAMPAK B-B KAWASAN

PERANCANGAN LIBRARY-CREATIVE HUB DENGAN PENDEKATAN ARSITEKTUR INKLUSIF DI KEPANJEN, KABUPATEN MALANG

Nama	: Kharismawati Noor
Pembimbing 1	: Dr. Yulia Eka Putrie, M.T
Pembimbing 2	: Anita Andriya Ningsih, S.S., M.Pd
Tipologi Bangunan	: Fasilitas Pendukung pendidikan dan ekonomi
Lokasi	: Jalan Trunojoyo, Penarukan, Kepanjen, Kabupaten Malang, Provinsi Jawa Timur
Luas Tapak	: 1.44 Ha

LIBRARY-CREATIVE HUB

Perancangan desain Library-Creative Hub dengan pendekatan arsitektur inklusif dengan nilai keislaman surat Al-Alaq ayat 1-5 terkait dengan ilmu, pemberdayaan manusia dan ramah disabilitas. Jenis perpustakaan Umum dengan tipe perpustakaan Hibrida serta *Creative Hub* yang terhubung dengan sektor seni rupa, seni kriya, fashion dan seni kuliner.

- I S U

Belum ada tempat
pewaduhan
komunitas kreatif

Kabupaten Malang
merupakan kawasan
pendidikan dan kawasan
kreatif

Perpustakaan
umum yang minim
akses pengguna
disabilitas
**Fasilitas umum yang
belum menjangkau
pengguna disabilitas**

Keterkaitan sektor
pendidikan dan ekonomi
cenderung berperan aktif
untuk menarik minat
masyarakat

Berlokasi di Jalan Trunojoyo, Penarukan,
Kepanjen, Kabupaten Malang, Provinsi
Jawa Timur. Memiliki luas 1.44 Ha

LOKASI TAPAK -



Gambar perspektif kawasan mata burung

SITE PLAN



Terbagi menjadi area
parkir pengunjung
dan parkir karyawan.



Penggunaan pembatas pagar
tembok setinggi 1.20 m.
Penggunaan tanaman Marigold
pada bagian area yang dekat area
persawahan.

Lebar jalur
aksesibilitas kurang
lebih 3-5 m.

Taman sebagai area
komunal untuk belajar dan
bersantai dalam satu zona.



Gambar perspektif kawasan mata manusia

Entrance gate




Vegetasi penunjuk arah menggunakan pohon
glodokan tiang. Sculpture sebagai penanda arah
masuk kedalam bangunan. Signage sebagai
penanda tapak



Gambar perspektif bangunan mata manusia

Penggunaan guiding block ukuran 30x30 cm
dengan material logam serta Jalan pedestriani
dengan material batu granit kasar dan paving
block. Pada jalur kendaraan memakai material
asphalt. Menggunakan Ramp pendek dengan lebar
1.6 meter dengan ketinggian 0,10 m dari
permukaan tanah.

Layout Plan

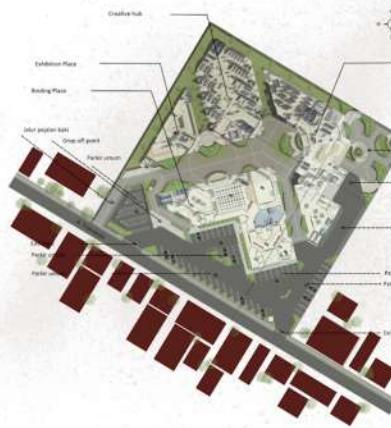

Pemberian papan nama setiap ruang. Setiap ruang dilengkapi dengan speaker



Penggunaan material yang tidak licin pada jalur sirkulasi yakni memakai material granit kasar.



Meminimalkan penggunaan kolom ditengah ruang untuk menghindari bahaya. furniture tidak bersudut tajam



Penyimpanan koleksi buku diletakkan sesuai dengan zonasi buku dalam satu ruang dengan penanda setiap koleksi



Penempatan kamar mandi perempuan di sisi kiri dan kamar mandi laki-laki pada sisi kanan. Desain pintu yang lebar antara 1 sampai 2 meter dan ketinggian 2,4 meter.



Secondary skin pada sisi massa bangunan yang terkena paparan cahaya berlebih memakai material cornwood dan semen expose serta memakai curtain wall. Finishing dinding menggunakan plesteran acian dan cat dinding



Entrance bangunan sejajar lurus dengan arah entrance tapak

Rancangan bangunan 1 lantai semi outdoor



LIBRARY
Tingkat Kebisingan Rendah

CREATIVE HUB
Tingkat Kebisingan Sedang

EXHIBITION PLACE
Tingkat Kebisingan Tinggi

BINDING PLACE
Tingkat Kebisingan Sedang
dan tinggi

Penggunaan atap miring 1 sisi memakai material bitumen dan rangka baja ringan satu lapis. Dilengkapi dengan talang beton datar (luifel)

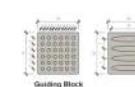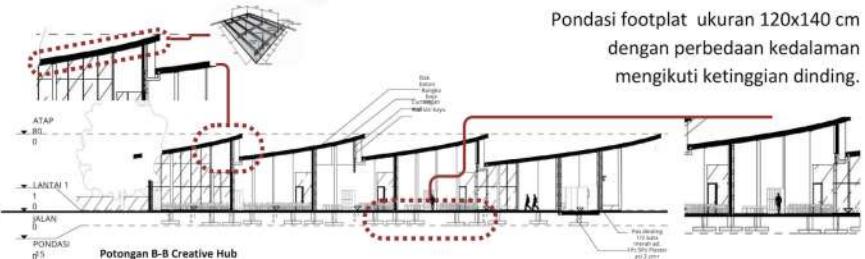

Jarak massa bangunan kurang lebih 5 meter untuk meminimalkan bahaya akibat sirkulasi 2 arah.



LINK VIDEO ANIMASI

https://youtu.be/QLR_hGEvpMI?si=OsxBg8W8xvv-XvaF

DOKUMENTASI MAKET



Tampak atas



Tampak Depan



Tampak Belakang



Tampak
Samping Barat



Tampak
Samping Timur



Eksterior 1



Eksterior 3



Eksterior 2



Eksterior 4