



ARCHITECTURE  
UIN MALANG - INDONESIA



## Laporan Perancangan

### BATU AGRI-MUSEUM :

Interactive Architecture  
for Better Museum

**Shafa Kamila Putri Cahyani**  
19660072

Prima Kurniawary, S.T, M.Si

Elok Mutiara, M.T

Jurusan Teknik Arsitektur  
Fakultas Sains dan Teknologi  
UIN Maulana Malik Ibrahim Malang  
2023

**01  
02  
03  
04  
05  
06**

## DAFTAR ISI

|                         |    |
|-------------------------|----|
| PROJECT PROFILE .....   | 01 |
| SKEMA RANCANGAN .....   | 03 |
| KONSEP DESAIN .....     | 05 |
| HASIL PERANCANGAN ..... | 08 |
| KESIMPULAN .....        | 20 |
| SARAN .....             | 20 |
| DAFTAR PUSTAKA .....    | 21 |
| LAMPIRAN .....          | 22 |

## LEMBAR PENGESAHAN SIDANG AKHIR

Laporan Tugas Akhir ini telah dipertahankan di hadapan Dewan Pengaji Tugas Akhir dan diterima sebagai salah satu syarat memperoleh gelar Sarjana Arsitektur (S.Ars) di UIN Maulana Malik Ibrahim Malang.

Nama : Shafa Kamila Putri Cahyani  
NIM : 199660072  
Judul Tugas Akhir : BATU AGRI-MUSEUM : INTERACTIVE ARCHITECTURE FOR BETTER MUSEUM  
Tanggal Ujian : 13 Juni 2024  
Disetujui oleh :

Andi Baso Mappaturi, M.T.  
NIP. 19780630 200604 1 001

(Ketua Pengaji)

Ana Ziyadatul Husna, M.Ars.  
NIP. 19891110 201903 2 021

(Anggota Pengaji 1)

Prima Kurniawaty, M.Si.  
NIPPK. 19830528 202321 2 022

(Anggota Pengaji 2 / Skeretaris Pengaji)

Elok Mutiara, M.T.  
NIP. 19760528 200604 2 003

(Anggota Pengaji 3)

Mengetahui,


Muhammad Syaiful Fitrah



## LEMBAR PENGESAHAN PEMBIMBING

Laporan Tugas Akhir ini telah disahkan untuk diujikan pada 13 Juni 2024


Malang, 21 Juni 2024

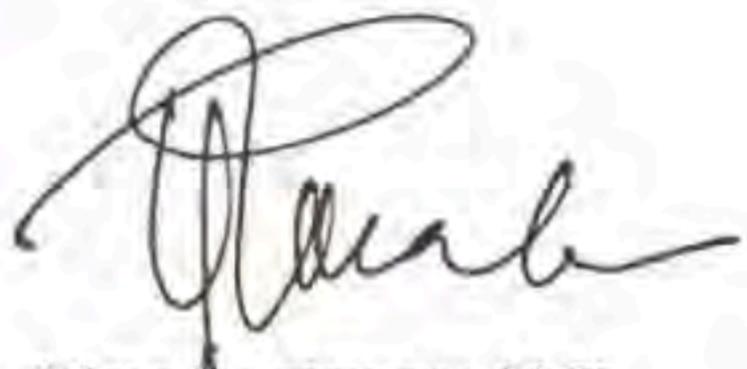

Prima Kurniawaty, M.Si.

NIPPK.19830528 202321 2 022

(Dosen Pembimbing 1)

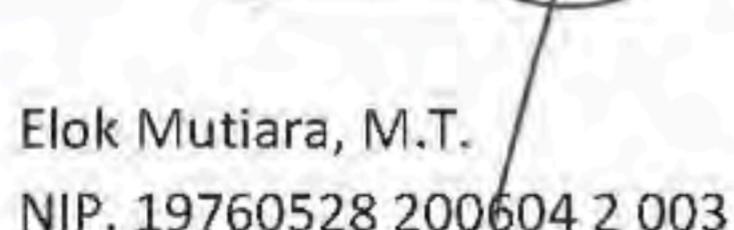

Elok Mutiara, M.T.  
NIP. 19760528 200604 2 003

(Dosen Pembimbing 2)

## LEMBAR PERNYATAAN LAYAK CETAK

yang bertanda tangan dibawah ini :

- 1 Andi Baso Mappaturi, M.T.  
NIP. 19780630 200604 1 001

(Ketua Penguji)



- 2 Ana Ziyadatul Husna, M.Ars.  
NIP. 19891110 201903 2 021

(Anggota Penguji 1)



- 3 Prima Kurniawaty, M.Si.  
NIPPK. 19830528 202321 2 022

(Anggota Penguji 2 / Skeretaris Penguji)



- 4 Elok Mutiara, M.T.  
NIP. 19760528 200604 2 003

(Anggota Penguji 3)

dengan ini menyatakan bahwa :

Nama mahasiswa : Shafa Kamila Putri Cahyani

NIM Mahasiswa : 19660072

Judul Tugas Akhir : BATU AGRI-MUSEUM : INTERACTIVE ARCHITECTURE FOR BETTER MUSEUM

Telah melakukan revisi sesuai catatan sidang tugas akhir dan dinyatakan **LAYAK** cetak berkas/laporan tugas akhir tahun 2024  
demikian pernyataan layak cetak ini disusun untuk digunakan sebagaimana mestinya.

## **PERNYATAAN ORISINALITAS KARYA**

Saya yang bertandatangan di bawah ini:

Nama Mahasiswa

: SHAFA KAMILA PUTRI CAHYANI

NIM Mahasiswa

: 19660072

Program Studi

: TEKNIK ARSITEKTUR

Fakultas

: SAINS DAN TEKNOLOGI

Dengan ini saya menyatakan, bahwa isi sebagian maupun keseluruhan laporan Tugas Akhir saya dengan judul:

**“BATU AGRI-MUSEUM : INTERACTIVE ARCHITECTURE FOR BETTER MUSEUM”**

adalah benar-benar hasil karya intelektual mandiri, diselesaikan tanpa menggunakan bahan-bahan yang tidak diijinkan dan bukan merupakan karya pihak lain yang saya akui sebagai karya sendiri. Semua referensi yang dikutip maupun dirujuk telah ditulis secara lengkap pada daftar pustaka. Apabila ternyata pernyataan ini tidak benar, saya bersedia menerima sanksi sesuai peraturan yang berlaku.

Malang, 21 Juni 2024  
yang membuat pernyataan,



Shafa Kamila Putri Cahyani  
19660072

## KATA PENGANTAR

Assamulaikum Wr. Wb.

Puji syukur kehadiran Allah SWT, karena berkat rahmat dan hidayah-Nya penulis dapat menyelesaikan tugas akhir yang berjudul "Batu Agri-Museum : Interactive Architecture for Better Museum" sebagai syarat untuk memperoleh gelar sarjana arsitektur di Universitas Islam Negeri Maulana Malik Ibrahim Malang. Penulis menyadari bahwa dalam penyusunan tugas akhir ini tidak terlepas dari berbagai pihak. Pada kesempatan ini penulis menyampaikan terima kasih yang sebesar-besarnya kepada:


1. Ibu Dr. Nunik Junara, M.T, selaku Ketua Jurusan Teknik Arsitektur Universitas Islam Negeri Maulana Malik Ibrahim Malang.
2. Bapak Moh. Arsyad Bahar, ST., M.Sc selaku dosen wali yang telah memberikan dukungan, saran, dan nasehat hingga semester akhir.
3. Ibu Prima Kurniawaty, S.T., M.Si selaku dosen pembimbing 1 yang telah memberikan bimbingan, saran, dan nasehat dalam penggeraan tugas akhir.
4. Ibu Elok Mutiara, M.T selaku dosen pembimbing 2 yang telah memberikan bimbingan, saran, dan nasehat dalam format dan kepenulisan tugas akhir.
5. Bapak Imam Faqihuddin M.T selaku koordinator prasidang dan sidang yang telah menampung aspirasi dari mahasiswa tugas akhir.
6. Orang tua dan saudara yang telah mendukung penuh untuk keberhasilan penggeraan tugas akhir.
7. Teman dan rekan arsitektur 19 "Wisanggeni" yang telah menemanipuleris dalam proses penyelesaian tugas akhir.

Dengan segala kerendahan hati penulis menyadari bahwa penulisan tugas akhir ini masih jauh dari kata sempurna. Oleh karena itu penulis mengharapkan saran dan kritik yang membangun. Penulis berharap semoga tugas akhir ini dapat bermanfaat bagi semua pihak.

Wassalamu'alaikum Wr. Wb.

Malang, 21 Juni 2024

Shafa Kamila Putri Cahyani

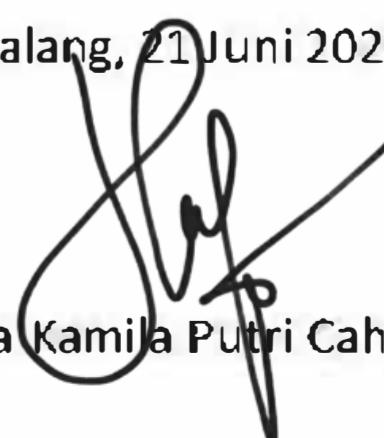

## BATU AGRI-MUSEUM : INTERACTIVE ARCHITECTURE FOR BETTER MUSEUM

Nama Mahasiswa : Shafa Kamila Putri Cahyani  
NIM : 19660072  
Pembimbing 1 : Prima Kurniawaty, S.T, M.Si  
Pembimbing 2 : Elok Mutiara, M.T.

### ABSTRAK

Kota batu memiliki banyak sekali julukan, salah satunya adalah KWB atau Kota Wisata Batu. Bukan tanpa alasan Kota Batu mendapatkan julukan tersebut, Kota Batu memiliki ketinggian wilayah 700 - 2000 mdpl dengan suhu rata - rata 22°C dimana memiliki kekayaan alam yang luar biasa eksotis. Berada di dataran tinggi dan dikelilingi gunung membuat batu memiliki potensi lahan yang subur sehingga banyak tanaman salah satunya tanaman bidang agrikultur yang dapat tumbuh subur disini. Dengan 2 potensi wisata di Kota Batu tersebut, pemerintah Kota Batu terus mendorong percepatan pengembangan usaha pariwisata yang meliputi pengembangan destinasi dan industri wisata di bidang agriwisata. Inovasi perpaduan 2 bidang yaitu wisata dan pertanian pun bermunculan seperti petik apel, panen stroberi dan yang lainnya. Perpaduan 2 potensi tersebut memunculkan ide perancangan wisata edukasi bertema agrikultur. Sebagai wadahnya, dipilih objek museum, karena memiliki konsep edukasi yang efektif untuk dikembangkan. Namun pada pelaksanaannya ditemukan sebuah fenomena museum saat ini mulai ditinggalkan oleh wisatawan karena konsepnya yang kuno dan tidak menarik lagi. Perancangan Batu Agrimuseum ini ditujukan untuk meningkatkan kembali minat pengunjung berkunjung ke museum, khususnya Museum Agrikultur Kota Batu sebagai penyampaian informasi edukatif tanaman agrikultur melalui pendekatan arsitektur interaktif.

keyword : Potensi, Interaktif, Museum, Agrikultur,edukasi

## BATU AGRI-MUSEUM : INTERACTIVE ARCHITECTURE FOR BETTER MUSEUM

Student Name : Shafa Kamila Putri Cahyani  
Student ID : 19660072  
Supervisor 1 : Prima Kurniawaty, S.T, M.Si  
Supervisor 2 : Elok Mutiara, M.T.

### ABSTRACT

Batu City has many nicknames, one of which is KWB or Batu Tourism City. It is not without reason that Batu City gets this nickname, Batu City has an altitude of 700 - 2000 meters above sea level with an average temperature of 22°C and has extraordinary exotic natural wealth. Being in the highlands and surrounded by mountains means that the rock has the potential for fertile land so that many plants, one of which is agricultural plants, can grow well here. With these 2 tourism potentials in Batu City, the Batu City government continues to encourage the acceleration of tourism business development which includes developing destinations and the tourism industry in the agritourism sector. Innovations that combine two fields, namely tourism and agriculture, have emerged, such as apple picking, strawberry harvesting and others. The combination of these two potentials gave rise to the idea of designing educational tourism with an agricultural theme. As a forum, a museum object was chosen, because it has an effective educational concept to develop. However, in its implementation, it was discovered that a museum phenomenon is now starting to be abandoned by tourists because the concept is old and no longer interesting. The design of the Batu Agrimuseum is aimed at increasing visitor interest in visiting museums, especially the Batu City Agricultural Museum, as a means of conveying educational information on agricultural plants through an interactive architectural approach.

keyword : Potensi, Interaktif, Museum, Agrikultur, Edukasi

# متحف باتو الزراعي: هندسة تفاعلية لمتحف أفضل

|            |                             |
|------------|-----------------------------|
| اسم الطالب | : شافا كاميلا بوترى كاهيانى |
| رقم الطالب | : ٢٧٠٠٦٦٩١                  |
| المشرف 1   | : بريما كورنياواتي          |
| المشرف 2   | : ايلوك موتيارا             |


## خلاصة

تتمتع مدينة باتو بالعديد من الألقاب، أحدها KWB أو مدينة باتو السياحية. ليس من قبيل الصدفة أن تحصل مدينة باتو على هذا اللقب، حيث يبلغ ارتفاع مدينة باتو 700 - 2000 متر فوق مستوى سطح البحر ويبلغ متوسط درجة الحرارة 22 درجة مئوية وتتمتع بشروء طبيعية غريبة غير عادية. إن وجودها في المرتفعات ومحاطة بالجبال يعني أن الصخر لديه القدرة على توفير أرض خصبة بحيث يمكن للعديد من النباتات، أحدها النباتات الزراعية، أن تنمو بشكل جيد هنا. مع هاتين الإمكانيتين السياحيتين في مدينة باتو، تواصل حكومة مدينة باتو تشجيع تسريع تطوير الأعمال السياحية التي تشمل تطوير الوجهات وصناعة السياحة في قطاع السياحة الزراعية. وظهرت ابتكارات تجمع بين مجالين هما السياحة والزراعة مثل قطف التفاح وقطف الفراولة وغيرها. إن الجمع بين هاتين الإمكانيتين أدى إلى ظهور فكرة تصميم السياحة التعليمية ذات الطابع الزراعي. كمنتدى، تم اختيار كائن المتحف، لأنه يحتوي على مفهوم تعليمي فعال لتطويره. ولكن أثناء تنفيذه تم اكتشاف أن ظاهرة المتحف بدأت الآن في التخلص عن السياح لأن المفهوم قديم ولم يعد مثيراً للاهتمام. وبهدف تصميم متحف باتو الزراعي إلى زيادة اهتمام الزوار بزيارة المتاحف، وخاصة متحف مدينة باتو الزراعي، كوسيلة لنقل المعلومات التثقيفية عن النباتات الزراعية من خلال منهج معماري تفاعلي.



# 1 Profil Rancangan

# 1 Profil Rancangan

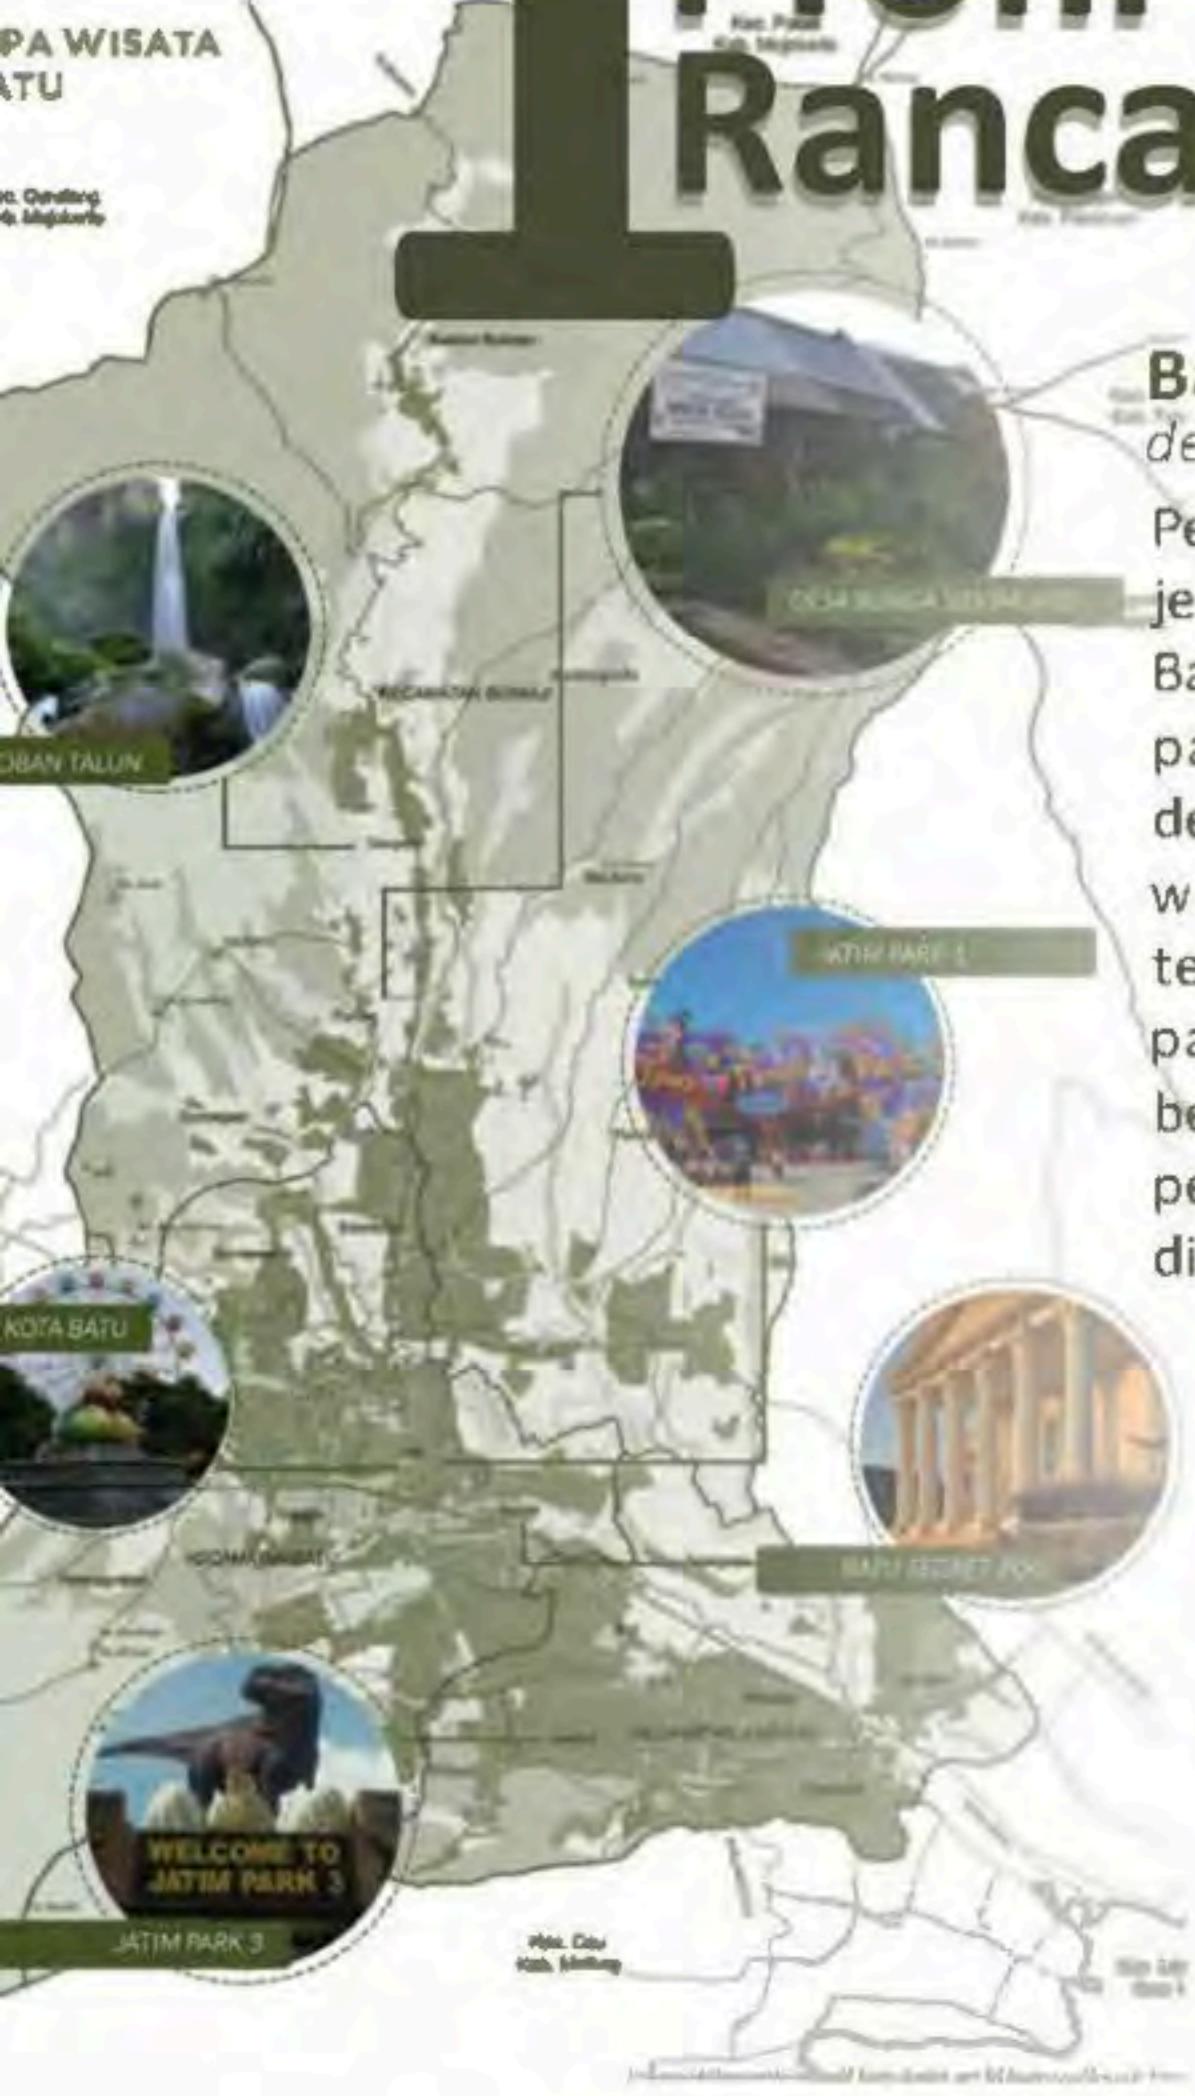

## Batu Agrimuseum dengan Pendekatan Interactive Architecture

Perancangan museum agrikultur edukatif jenis tanaman komoditi kota Batu khususnya bidang pertanian pangan pokok dan buah - buahan dengan standart A beserta rangkaian wisatanya yang interaktif oleh teknologi dan keterlibatan pengunjung pada aktivitas praktik sebagai bentuk usaha meningkatkan minat pengunjung untuk datang berwisata di museum.

### Fungsi Pelengkap

- *Gallery of Agriculture History*
- *Future Agri-Science Laboratory*
- *Agricultural Practice*
- *Mini Food forest*



### Fungsi Sekunder

- *Exhilarated (Practice): Living like farmer*
- *Exhilarated (Study with Nature): Interactivity with Nature*
- *Evolve (Theoretical Study) : History of Agriculture*
- *Communicating (Shop and Resto): Collecting the Crops*

Museum menjadi jenis wisata yang kurang karena dianggap sebagai objek kuno



## ■ Batu Agrimuseum

Jenis wisata yang memiliki jumlah pengunjung banyak di Kota Batu : Jatim Park Group, Selecta, Wana wisata Coban Talun, dll.

Jumlah pengunjung wisata museum



Sebanyak 7.445.799 Wisatawan berkunjung ke Kota Batu pada Tahun 2022, dan hanya 1476 (0.019%) pengunjung berkunjung ke wisata museum sepanjang tahun itu.

### Desain interaktif teknologi

Miles Kemp dan Michael Fox

Desain Universal untuk semua kalangan

### Kriteria Objek

Desain museum agrikultur  
pertanian, perkebunan dan kehutanan

Desain Grade A  
Museum Indonesia

### Kriteria Desain

Mengintegrasikan teknologi dan formula arsitektur untuk mencapai pengalaman menyenangkan yang akan diwujudkan

**Exhilarated**

Memiliki ruang dan elemen struktur yang berkemampuan untuk menjelaskan runtutan peristiwa atau alur cerita

**Evolve**

Mampu membangun komunikasi 2 arah antara pengunjung dan lingkungan dengan desain.

**Communicating**

Surat Al - Araf 31 "Desain yang menarik namun tidak berlebihan"

Surat An - Nahl 14 "Pemanfaatan alam (agrikultur) oleh manusia"

### Lokasi Tapak



Jl. Jack D, Pesanggrahan,  
Kota Batu, Jawa Timur



**Integrasi  
Nilai  
Islam**



## 2 Proses Desain

---

# Skema Proses Desain



Seleksi dan  
Diskusi Judul dengan  
Pembimbing




Pengajuan  
Judul  
Perancangan



Ide Awal  
Desain



Penyesuaian dengan  
isu dan pendekatan  
yang sesuai

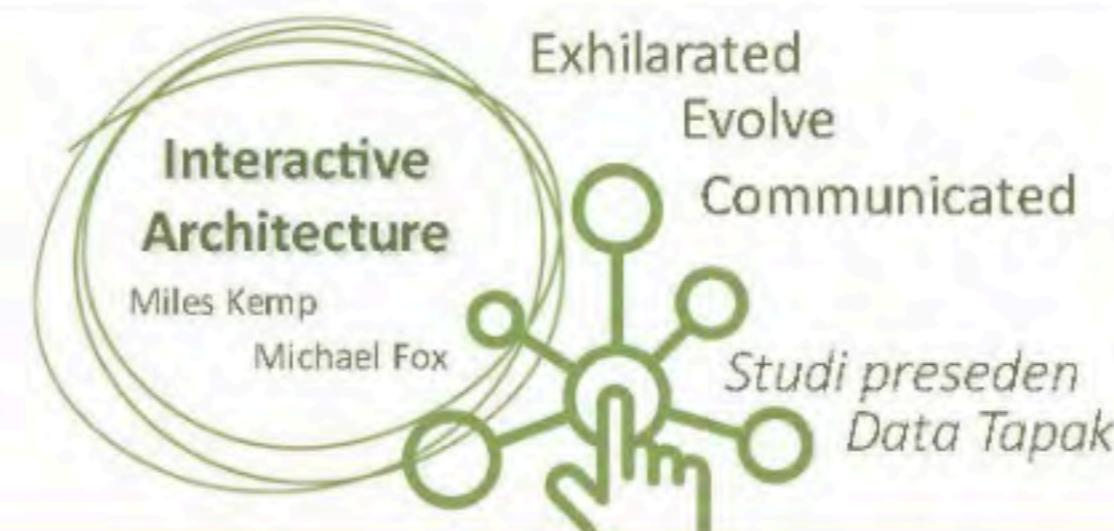


Ide Tagline  
Exhilarated your Avtivities



Proses pematangan tagline menjadi konsep di Analisis



Hasil  
Rancangan

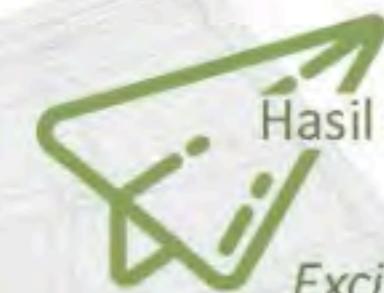

Hasil analisis berupa  
Konsep  
Exciting Learning  
Process



# 2 Skema Proses Desain

Batu Agrimuseum ■

## Tagline Desain

**Exhilarated Your Experience**

- (Bahasa Inggris) **Exhilarated** | ex·hil·a·rat·ed | ig-'zi-lə-,rā-təd | : sangat senang dan bersemangat atau gembira, untuk membuat (seseorang) sangat senang dan bersemangat atau gembira)
- (Bahasa Inggris) **Your** | yər, 'yur, 'yōr | : pemilik atau memiliki
- (Bahasa Inggris) **Experience** | ex·pe·ri·ence | ik-'spirē-ən(t)s : tindakan atau proses secara langsung memahami peristiwa atau kenyataan


"**Exhilarated your experience**" keinginan untuk mengembalikan kepopuleran edu-wisata museum dengan objek wisata lain, sehingga pengunjung memiliki pengalaman berwisata sekaligus belajar yang menyenangkan berkunjung ke museum agrikultur Kota Batu.

**Keyword** - Museum - Interaktif - Agrikultur - Eduwisata

Ide Dasar Interactivity for Main Activity

## Penerapan Ide Dasar Desain

Kolaborasi desain interaktif dan identitas kota Batu sebagai daya tarik museum

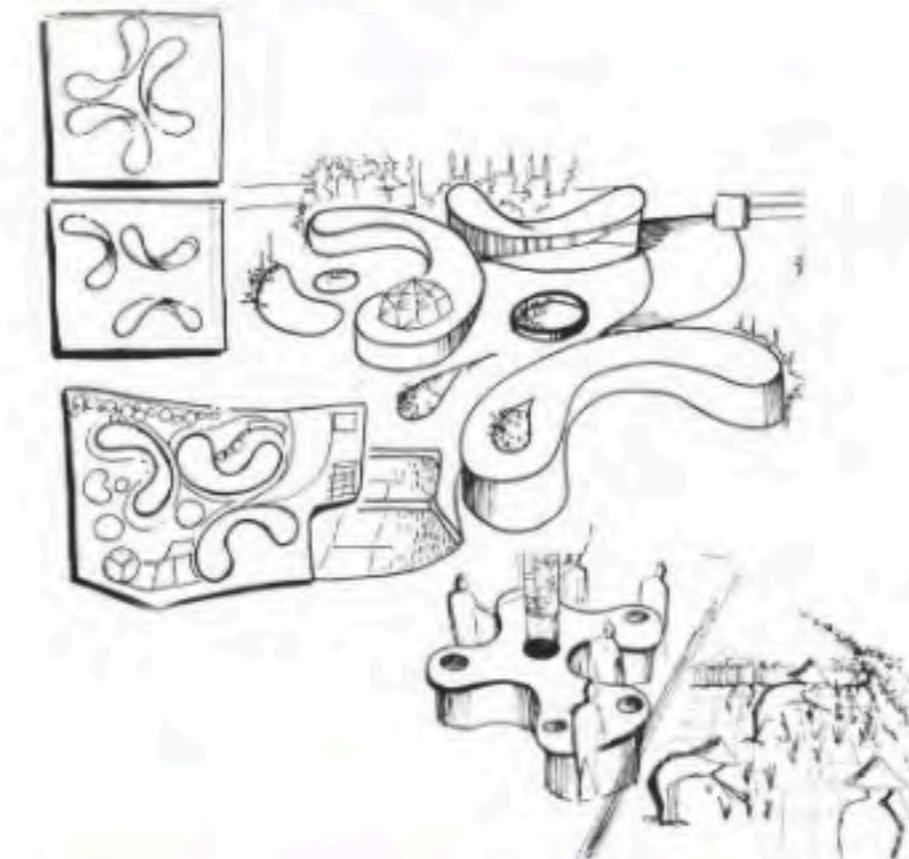

Teknologi interaktif membantu mempresentasikan fitur sejarah museum yang akan banyak disukai pengunjung



# **3 Konsep Rancangan**

---



## Konsep Dasar

Konsep rangkaian  
wisata edukasi yang  
menyenangkan  
Museum Agrikultur

Exhilarated

Evolve

Communicating

# Exciting Learning Process

Untuk meningkatkan  
kunjungan pengunjung  
ke objek wisata museum

# 3


## Konsep Rancangan

## Konsep Tapak

### *Connecting Environment*

Hubungan antar **zona** dan sirkulasi dalam tapak membentuk suatu alur cerita indoor - outdoor menyatukan zona satu dan lainnya.

Sirkulasi luar tapak dibuat satu arah,  
menghindari padatnya jalan utama

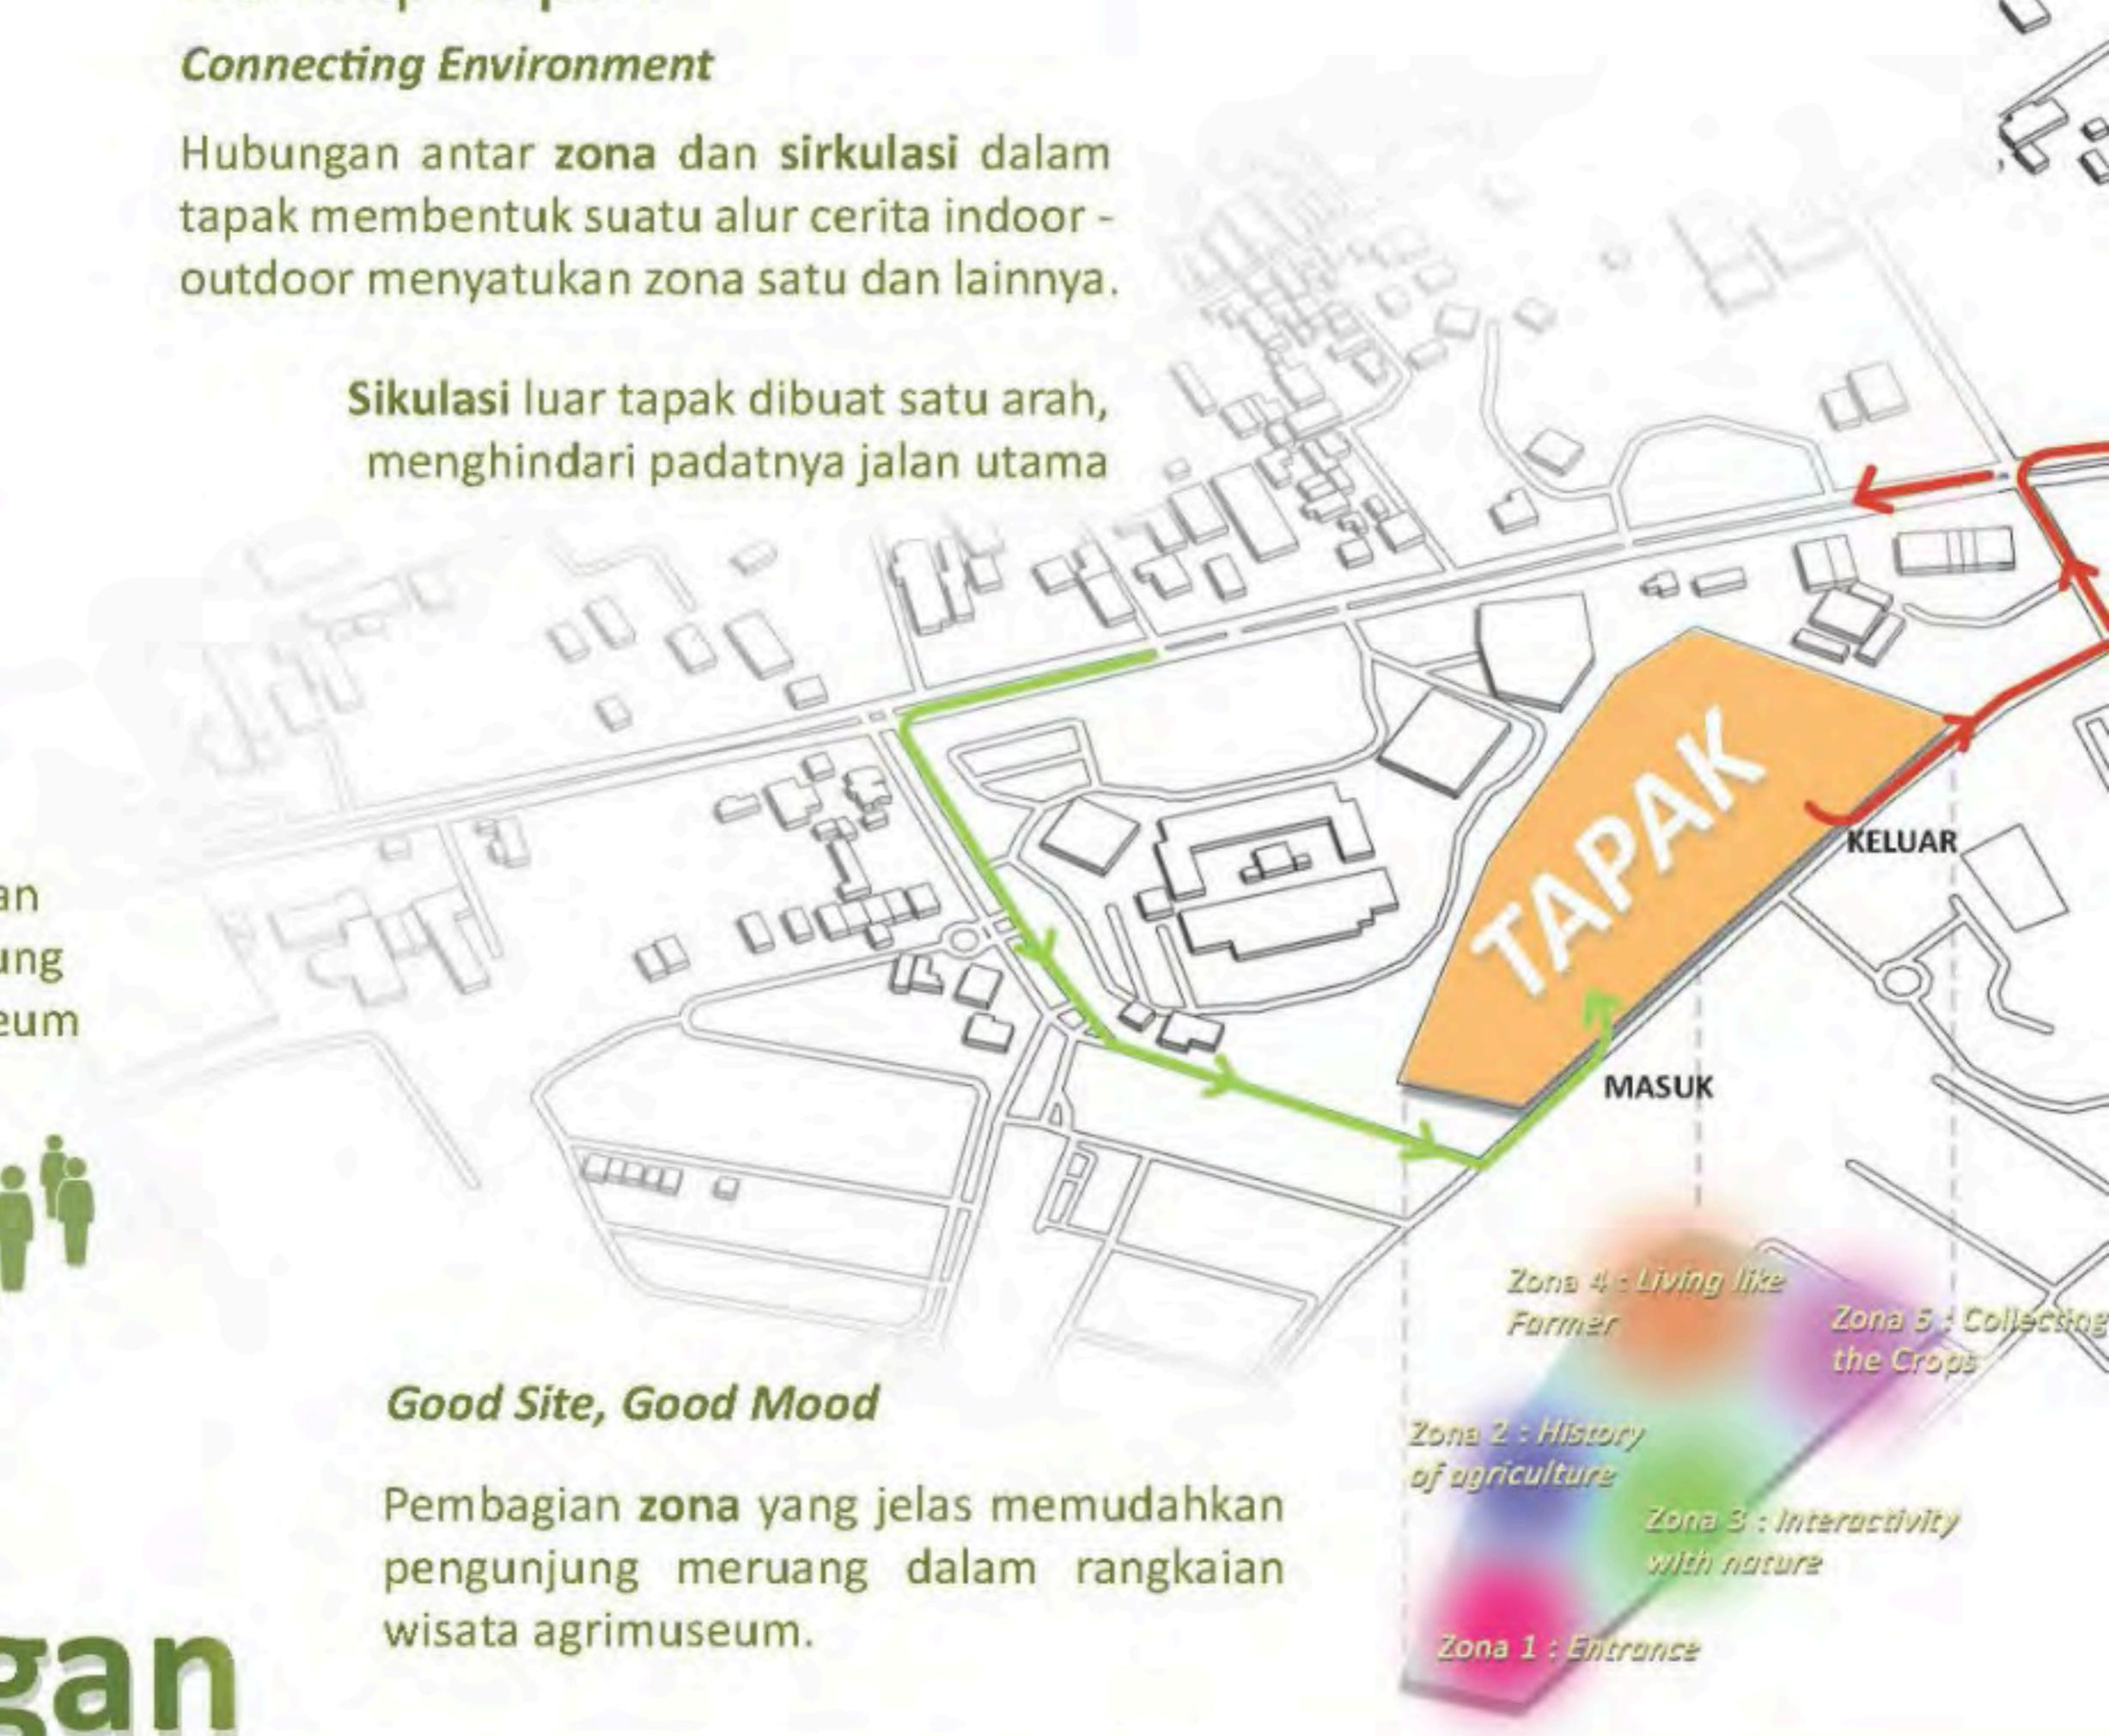

# 3 Konsep Rancangan

## Konsep Ruang

### Ruang - ruang yang Bercerita

Penggunaan sistem alur pada sirkulasi pengunjung sehingga ruang - ruang yang dilewati dapat memiliki cerita sendiri sesuai dengan proses pengalaman meruang pengunjung.

Pada museum, alur ruang dibuat berdasarkan *timeline* sejarah.



### Interactive Interior

Perpaduan visualisasi layar proyektor dan sensor sentuh menghasilkan feed-back visual dan audio yang membantu pengunjung mengenal lebih baik material yang dipresentasikan.




## Konsep Bentuk




Bentuk bangunan diadaptasi dari lanskap eksisting tapak sehingga dapat menjadi nilai plus dalam penampakan bangunan pada tapak.

Bangunan tidak berlantai banyak sehingga tidak menutupi pemandangan eksisting

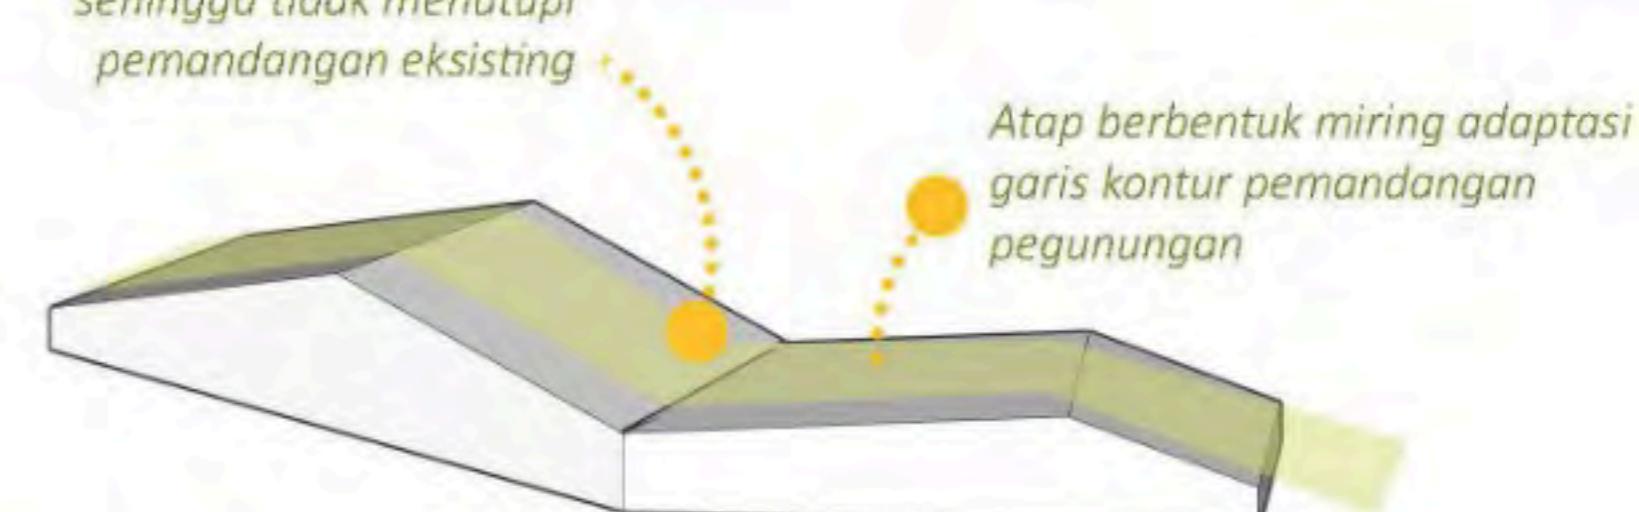


## Konsep Sistem Bangunan *Sensory Technology & Non-watery Hydrant*

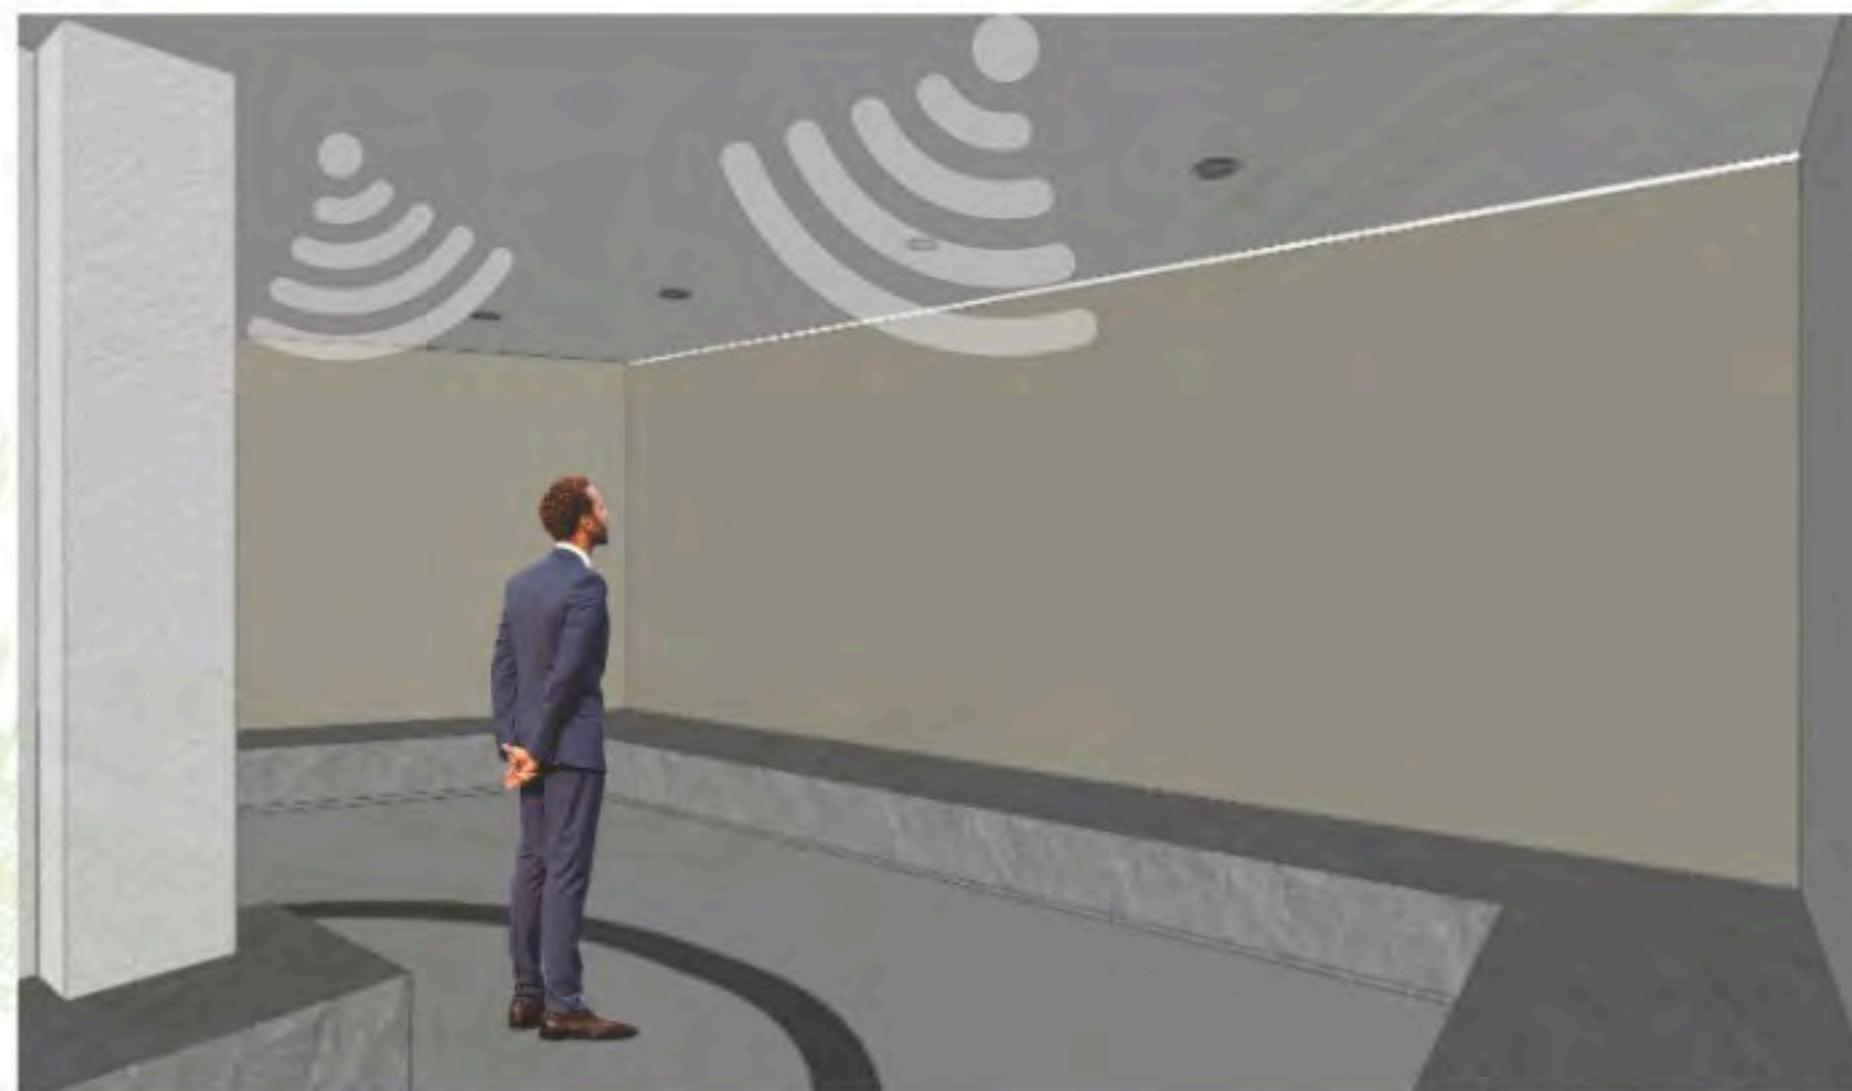

Alarm keselamatan yang disertai oleh sensor suhu dan cahaya mampu mendeteksi suhu ruangan yang berubah drastis lalu mengirimkan sinyal ke ruang control.

Sensor juga terhubung langsung ke BMKG sehingga dapat menjadi peringatan bencana dini

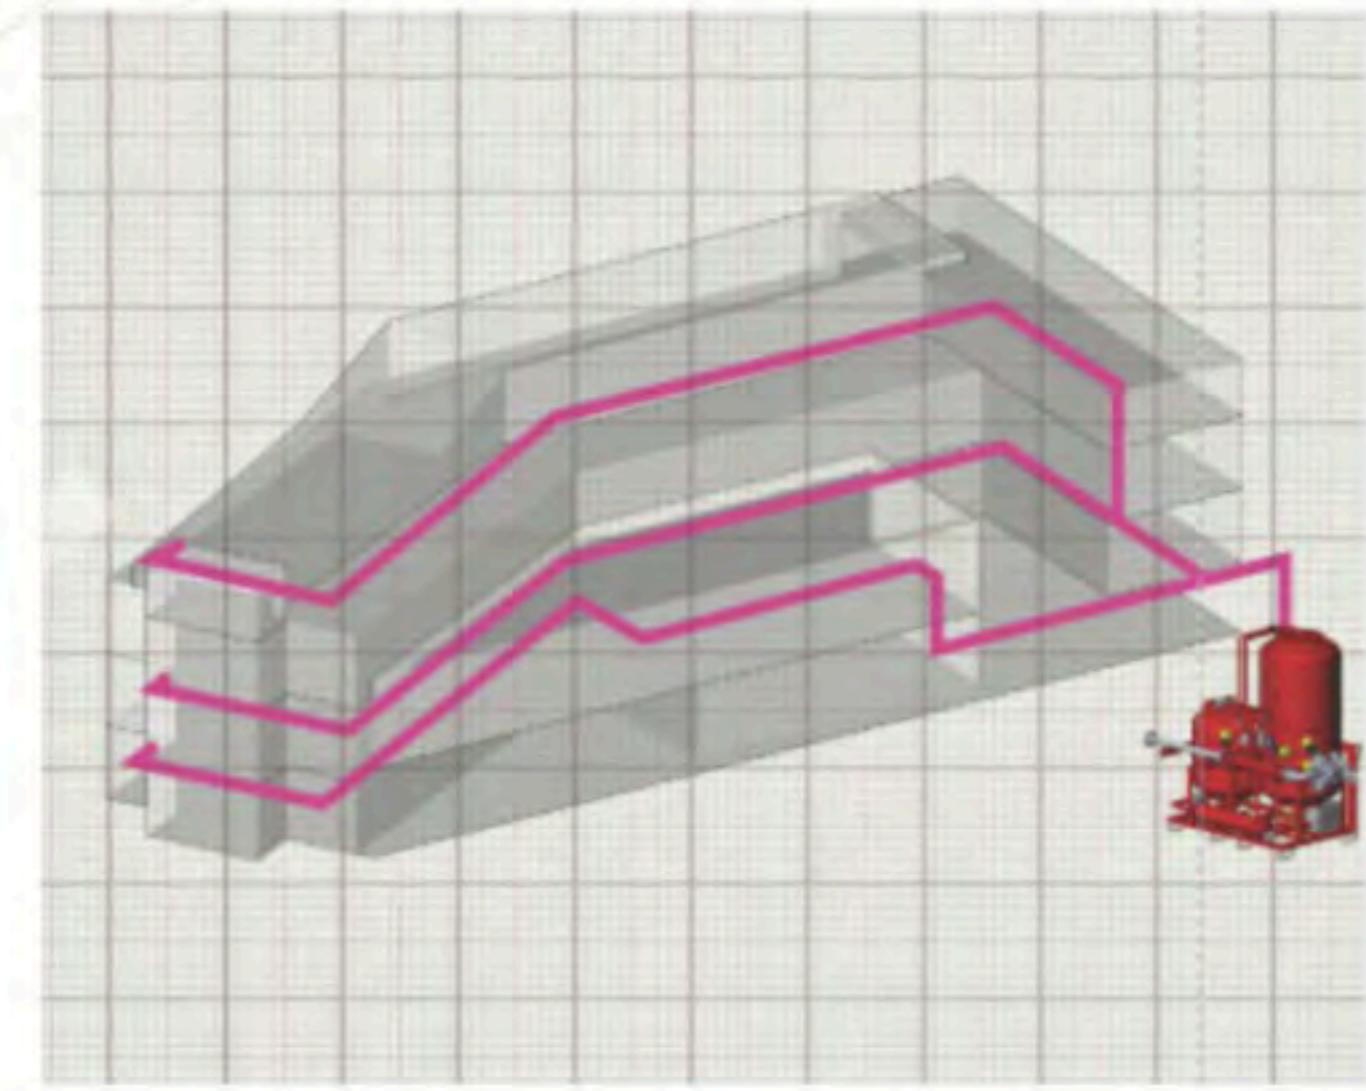

Sistem *dry extinguisher* pada lantai 1-3 sedangkan *water extinguisher* pada lantai 4

3

# 4 Hasil Rancangan

---



# Exciting Learning Process

## Kriteria Desain



Mengintegrasikan teknologi dan formula arsitektur untuk mencapai pengalaman menyenangkan yang akan diwujudkan



Mampu membangun komunikasi 2 arah antara pengunjung dan lingkungan dengan desain.



Memiliki ruang dan elemen struktur yang berkemampuan untuk menjelaskan runtututan peristiwa atau alur cerita



Surat Al - Araf 31 “Desain yang menarik namun tidak berlebihan”



Surat An - Nahl 14 “Pemanfaatan alam (agrikultur) oleh manusia”

Integrasi Nilai Islam

# Hasil Rancangan

## Hasil Rancangan Tapak



### Pengoptimalan Area Tapak

Tapak diperluas guna **mengoptimalkan** lahan sehingga **tidak mubazir** dan dapat meningkatkan luas area terbuka dan penambahan fasilitas umum museum guna meningkatkan kenyamanan pengunjung museum .



Sirkulasi satu arah memanfaatkan jalan eksisting yang mengintari tapak; sehingga mempermudah sirkulasi tapak tanpa harus membuat jalan baru.



**Luas Awal  
1.55 Ha**



**Luas Perancangan  
2.08 Ha**

- 1. Area parkir
- 2. Area loket
- 3. Agrimuseum
- 4. Interactivity with Nature
- 5. Living Like Farmer
- 6. Collecting the Crops



### Penambahan Luas Area Tapak untuk Kenyamanan Pengunjung

Area parkir roda 2



Area parkir roda 4



Area parkir bus



Penambahan area signifikan terdapat pada area parkir untuk mengakomodir banyaknya pengunjung saat kunjungan.

# Hasil Rancangan

## ■Batu Agrimuseum

### Iconic Main Sign

Pada area pintu masuk museum agrikultur terdapat *signage* ikonik namun **tidak berlebihan** yang dapat secara mudah di ketahui oleh pengunjung sehingga menuntun mereka pada pintu masuk. *Signage* ini juga berperan sebagai **identitas khas** museum agrikultur kota Batu



# Hasil Rancangan

### Sistem Parkir Terpandu

Informasi interaktif tampak kendaraan pengunjung akan direkam pada saat pengunjung menekan tombol tiket.

Pembayaran parkir hanya dengan *cashless* sehingga proses akan jadi lebih singkat.

Pengunjung akan menerima barcode pada tiket parkir untuk mengetahui spot parkir mana yang kosong yang dapat dipakai untuk parkir.

# Hasil Rancangan

Batu Agrimuseum ■



## Self service Ticketing

Pada tahap pertama perjalanan museum, pengunjung akan menuju loket. Menggunakan mesin tiket otomatis sekaligus pembayaran bersistem *cashless*. Sistem dibuat praktis dan cepat untuk mempersingkat waktu pembelian sehingga mempercepat antrian. Pembelian tiket juga dapat dilakukan secara *online*.



## Quick check in scanner system

Setelah pembayaran tiket sukses, selanjutnya pengunjung akan mendapatkan barcode untuk discan di area *check in*, sehingga semua proses masuk ke museum dilakukan dengan self service. Hal ini menjadi point plus untuk meningkatkan kunjungan ke museum.




Bangunan mengambil bentuk dasar berupa pegunungan panderman, divisualisasikan dengan bentuk atap bangunan yang minimalis namun dinamis



Kegiatan pada area loket termasuk menunggu pada lounge , maka diperlukan fasilitas umum untuk menunjang kegiatan tersebut untuk kenyamanan pengunjung.

# Hasil Rancangan

■ Batu Agrimuseum

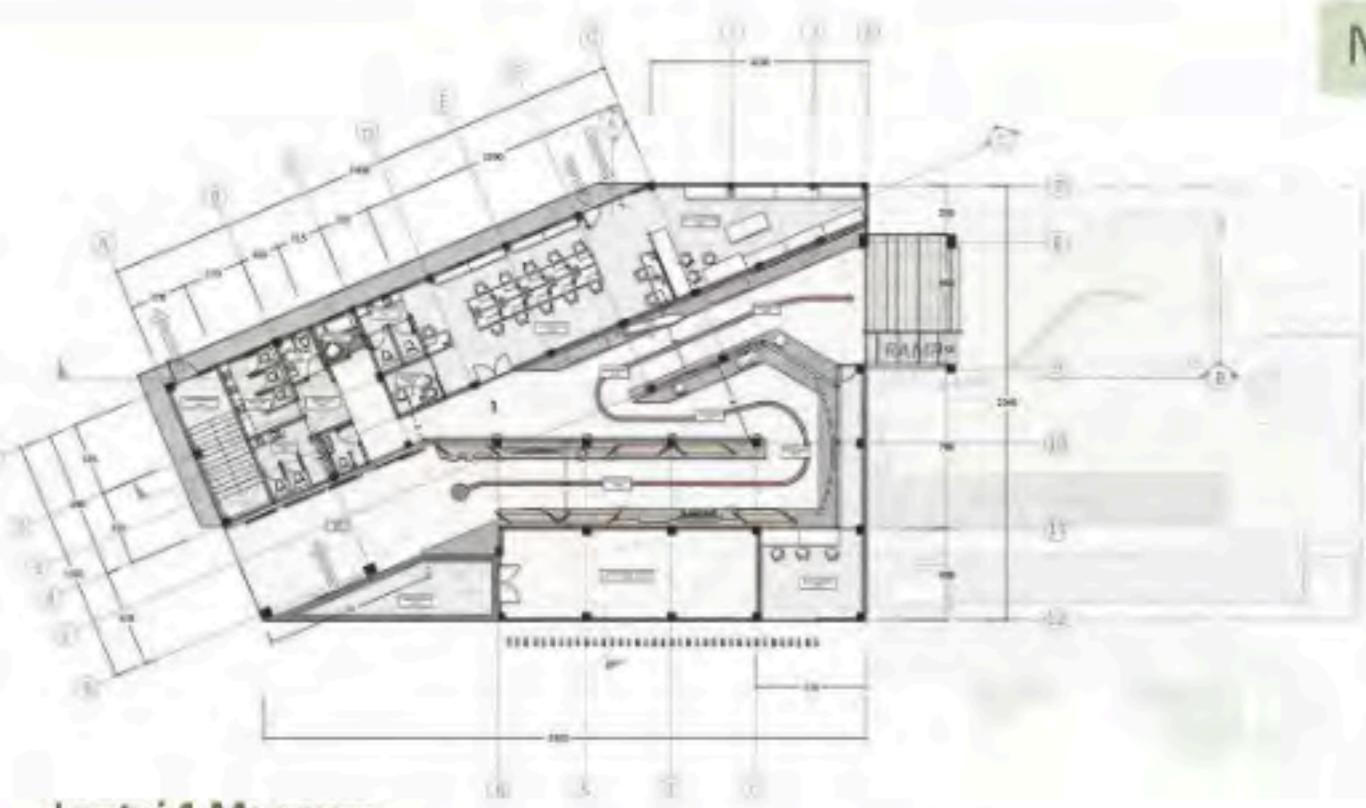

## Lantai 1 Museum


Area ini memberikan informasi interaktif pada rentang waktu awal mula agrikultur sampai agrikultur pertengahan.

Museum dengan 4 Kondisi yang Berbeda



## Lantai 2 Museum

Area ini memberikan informasi interaktif pada rentang waktu agrikultur pertengahan sampai agrikultur masa kini.

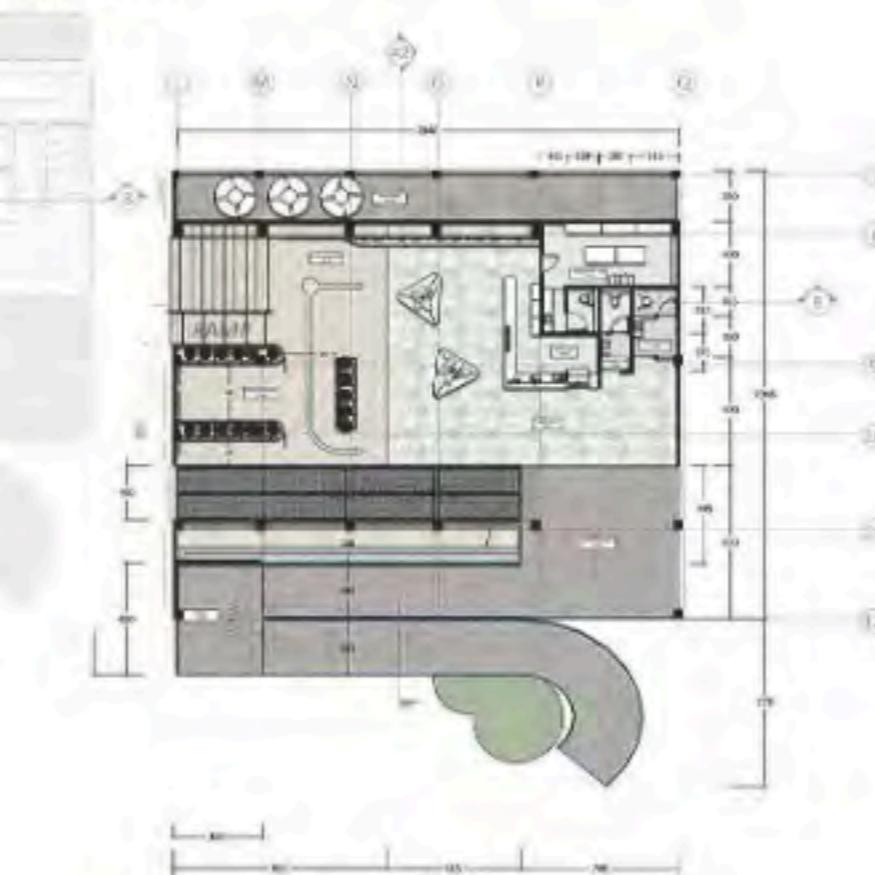

## Lantai 3 Museum

Area ini memberikan informasi interaktif pada rentang waktu agrikultur masa kini sampai agrikultur masa depan.

## Lantai 4 Museum

Area ini memberikan informasi aktual mengenai agrikultur minimalis serta terdapat kafe untuk melepas penat sejenak.

Area museum menggunakan konsep **timeline waktu** yang dipisahkan oleh lantai, hal ini merupakan alur waktu penting yang akan dibawa hingga alur zona terakhir.

Alur Timeline  
Vertikal



## Sistem Tingkat Split Level

Karena terdapat 4 area yang dipisahkan secara **tingakatan pada museum**, maka sistem **split level** dipilih karena lebih efektif dan efisien pada tata massa tapak bila dibandingkan dengan benar-benar mengadakan 4 lantai murni untuk museum.



## Sistem Keamanan Bencana

- Sistem *dry extinguisher* pada lantai 1-3 sedangkan *water extinguisher* pada lantai 4
- Terdapat alat sensor pendekripsi bencana dini yang mendapat informasi langsung dari BMKG.

# Hasil Rancangan

Pada interior lantai 1 museum bertema agrikultur tradisional yang dikombinasikan dengan teknologi interaktif berupa LCD Screen sesuai dengan tema waktu yang disuguhkan.. Menggunakan teknologi LED Screen bending sebagai salah daya tarik pengunjung. LED screen juga dapat disentuh secara interaktif memberikan pengalaman yang baru untuk pengunjung museum.



Pada tingkat akhir museum, kita dibawa untuk merasakan langsung pertanian minimalis, berada di area semi outdoor, ide untuk kita yang ingin berkebun namun di ruang yang sempit. bukan hanya itu, disini juga terdepat kafe yang menjual makanan ringan dan minuman untuk melepas penat sejenak.



Selain interaktif dengan teknologi, dengan adanya urutan waktu pada pembagian ruang memberikan pengalaman meruang tersendiri pada pengunjung. Pengunjung akan melintasi waktu ke waktu pada proses bermuseum.



Pada tahap masa depan, pengunjung bukan hanya disuguhkan dengan inovasi pertanian masa depan, namun juga ada permainan seru yang melibatkan teknologi bertema agrikultur yang dapat diakses oleh semua pengunjung.

## Batu Agrimuseum

Rest area keempat berjarak 27 m  
dari rest area ketiga



### Area peralihan untuk Istirahat Sejenak



Terdapat area peralihan untuk istirahat sejenak. Dengan adanya fasilitas ini diharapkan pengunjung merasa nyaman dan dapat melanjutkan kegiatan meruang pada museum dengan hati dan fisik yang baik. Penempatan area peralihan ini dibuat mudah membaur dengan alam sehingga membangun komunikasi dengan alam sekitar.



Rest area ketiga berjarak 47.35 m  
dari rest area kedua



14

# Hasil Rancangan

Rest area pertama berjarak 278 m dari tempat loket, berada di lantai 4 museum


# Hasil Rancangan

Batu Agrimuseum



Hutan pangan tersebut lalu akan dilewati pengunjung sebagai salah satu objek **wisata berinteraksi dengan alam** setelah museum. Pada bagian ini terdapat perpaduan antar teknologi interaktif dan interaksi memanfaatkan alam.

Hutan pangan dipilih sebagai *display* perpaduan antara **berinteraksi dengan alam** dan **interaktif teknologi** untuk memberikan informasi mengenai habitat dan kondisi real tanaman tersebut hidup. Untuk mencapai hal itu maka **dibuatlah hujan, matahari, angin dan kelembaban buatan yang informasinya tersedia** dan dapat dirasakan langsung oleh pengunjung yang lewat melalui kubikal kaca, menjadikan **pengalaman meruangan yang baru bagi pengunjung**.

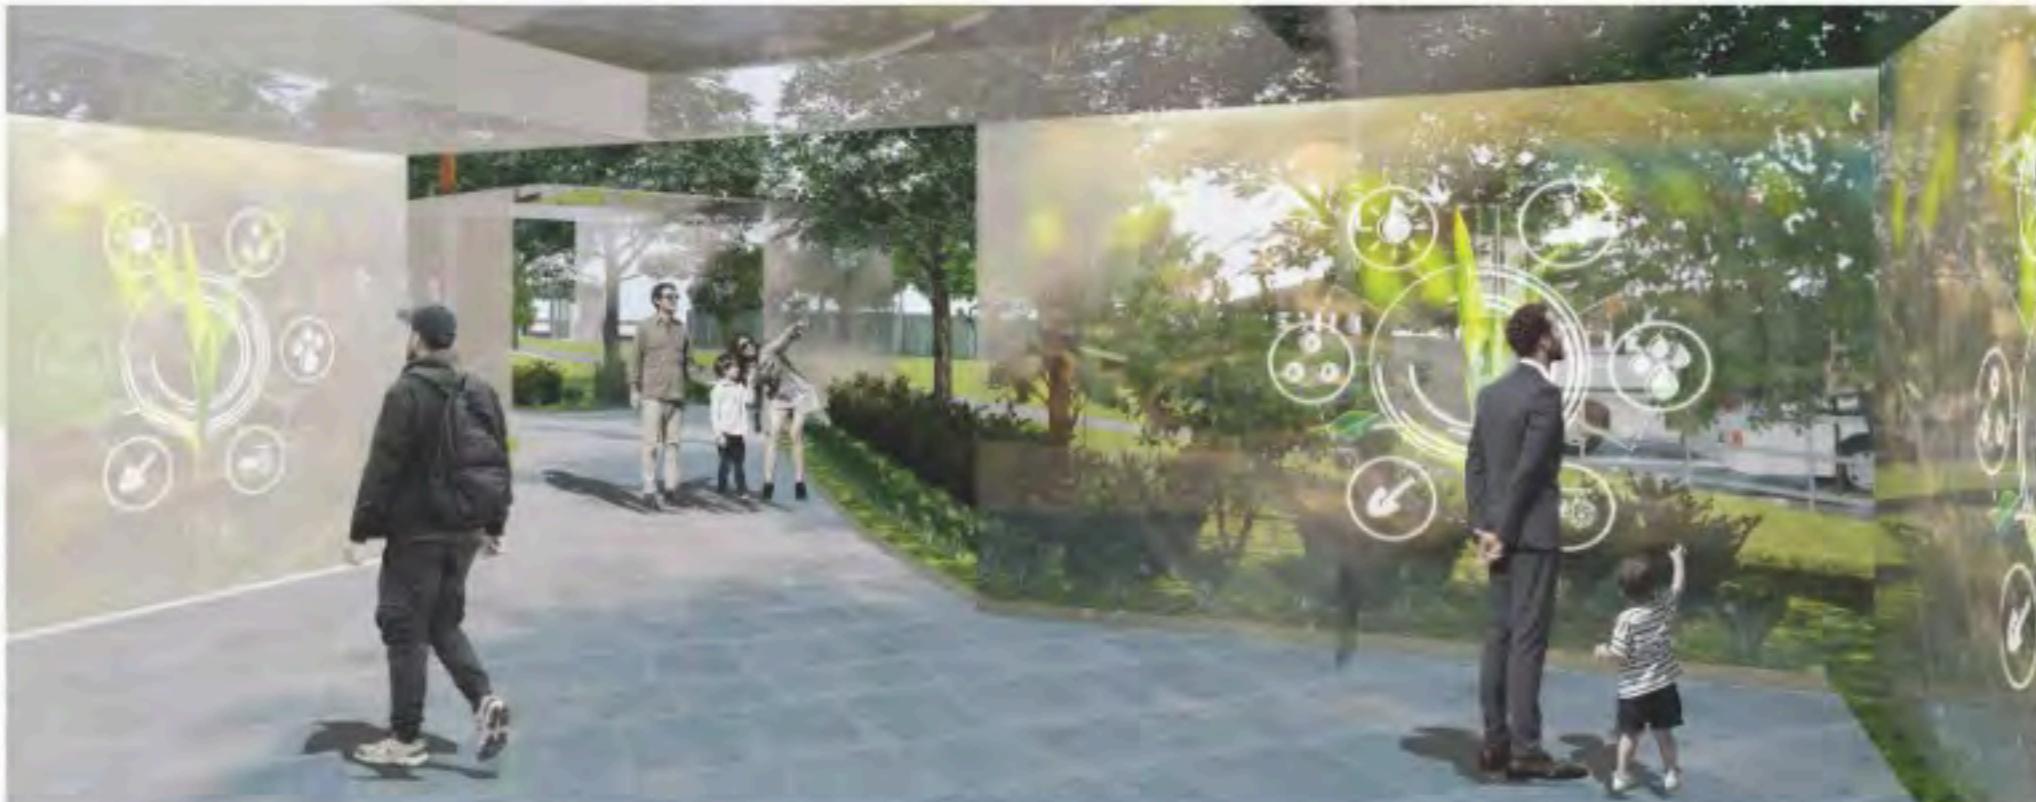

Setiap kubikal menginformasikan satu komponen **kehidupan tanaman** yaitu antara hujan, angin, matahari atau kelembaban. Baru saat pengunjung berpindah ke satu kubikal ke kubikal yang lain, mereka dapat merasakan komponen itu secara langsung sehingga mendapatkan pengalaman **merasakan kondisi alam yang sebenarnya**.



Salah satu **daya tarik** museum agrikultur Kota Batu yaitu Hutan pangan juga mewadahi aktivitas petik buah dan sayur perpaket sehingga **interaksi dengan alam** dan **bentuk pemanfaatan alam** dapat lebih terasa



### Planting based Source

Pemilihan tanaman berdasarkan potensi tanaman yang dimiliki oleh Kota Batu. Karena Kota Batu adalah kota yang mendukung berbagai jenis tumbuhan untuk tumbuh maka dipilihlah tanaman teduh sekaligus estetik berikut ini :



Tanaman cemara pensil sebagai barrier alami yang di letakkan pada sepanjang pagar pembatas



Tanaman kelapa dan pohon dedalu putih sebagai pendukung untuk setting latar area sawah dan museum



Tanaman bambu petung sebagai pengarah jalan keluar



Pohon ketapang kencana sebagai tedyuh



Tanaman candle dan tabebuya sebagai barrier alami sekaligus peneduh. Tanaman tabebuya juga merupakan ikon dari Kota Batu yang sering muncul saat bersemi

# Hasil Rancangan



## Planting design

Ide planting desain hutan buatan terdiri atas 7 lapisan tanaman komoditi kota batu yang saling hidup berakiatan satu sama lain menjadi hutan pangan:



Kandungan pada daun dan getah pepaya merupakan insektisida alami yang cocok bila di-tumpang sari-kan dengan tanaman lain.

## Hasil Rancangan

# Hasil Rancangan



*Living Like Farmer*

Pada alur ini, setelah kita diajak berkenalan dengan alam pada *Interactivity with Nature*, saatnya berpraktek langsung, berinteraksi dengan alam pada proses cocok tanam menjadi daya tarik unggulan Agrimuseum Kota Batu. Proses ini merupakan pilihan oleh pengunjung.

Bentuk sawah memanfaatkan dari kondisi eksisting yang sebelumnya merupakan sawah tumpang sari. Sistem penggunaan lahan akan bersiklus dari sawah lalu mlinjo atau sayuran untuk mengembalikan unsur hara yang hilang.

# Hasil Rancangan

Batu Agrimuseum



Fasilitas Ruang Ganti setelah Melakukan Cocok Tanam

Ruang ganti adalah alur setelah bercocok tanam di ladang. Diperlukan untuk mendukung aktivitas cocok tanam. bangunan dengan atap minimalis mengikuti style bangunan yang ada, tidak berlebihan. berisi toilet dan kamar mandi sehingga pengunjung dapat membersihkan badannya setelah aktivitas bercocok tanam.



## ■ Batu Agrimuseum





## 5 Penutup

# Kesimpulan

Kota Batu dikenal sebagai kota wisata dengan berbagai objek wisata yang beragam. Selain itu, kota ini juga merupakan Kota Agropolitan dengan mayoritas penduduknya bekerja di sektor pertanian dan peternakan. Pengembangan pariwisata di Kota Batu mengintegrasikan potensi agrikultur untuk menciptakan wisata edukasi, di mana museum dianggap sebagai bentuk wisata edukasi yang efektif.

Namun, banyak museum di Indonesia tidak memenuhi standar dan kurang diminati oleh wisatawan. Oleh karena itu, perancangan Batu Agrimuseum menggunakan pendekatan Interactive Architecture dengan standar yang ditetapkan oleh Kementerian Pendidikan dan Kebudayaan untuk meningkatkan minat pengunjung. Pendekatan ini melibatkan teknologi dan desain arsitektur untuk menciptakan pengalaman yang menyenangkan dan interaktif, serta membangun komunikasi dua arah antara pengunjung dan lingkungan.

Tagline awal "Exhilarated Your Experience" berfokus pada peningkatan minat pengunjung dengan menyediakan wisata yang menyenangkan dan edukatif. Konsep ini dikembangkan menjadi "Exciting Learning Process" yang bertujuan membuat museum menjadi tempat belajar yang menarik dan interaktif. Fokusnya pada tiga aspek penting: Exhilarated, Communicated, dan Evolve, untuk menciptakan pengalaman belajar yang menyenangkan dan menarik bagi pengunjung.

Berdasarkan proses yang dilalui selama penyusunan desain "Batu Agri-Museum : Interactive Architecture for Better Museum", saran yang dapat dijadikan pertimbangan dalam mendesain di masa yang akan datang diantaranya:

1. Perancangan Agrimuseum Kota Batu diharapkan dapat menjadi wisata edukasi yang populer, maka dari itu dibutuhkan rencana perluasan lahan baik lahan wisata dan parkir untuk memperbesar kapasitas pengunjung.
2. Perancangan Agrimuseum Kota Batu berbasis teknologi interaktif yang sistemnya diharapkan dapat diwujudkan secara nyata, maka dibutuhkan adanya data mengenai teknologi yang dipakai.
3. Perancangan ini melibatkan jenis tanaman komoditi di Kota Batu, Diharapkan dapat menjadi solusi baru dalam dunia agrikultur yaitu pada penanaman berbagai tanaman pada lahan terbatas.

## Saran

# 6 Daftar Pustaka



# D A F T A R P U S T A K A

- [1] Dinas Pariwisata Kota Batu. (2021). *Gambaran Umum Kota Batu* [online]. Tersedia : <http://pariwisata.eezywork.com/gambaran-umum>
- [2] Bantolo. (11 Maret, 2019). *Kota Batu Malang Kembangkan Kawasan Agropolitan dan Bawang Putih* [online]. Tersedia : <https://www.agrofarm.co.id/2019/03/12507/>
- [3] Rodger, "Leisure, Learning, and Travel. *Journal of Physical Education, Recreation & Dance.*", 69 (4) (1998). pp.28-31, 1998.
- [4] ANTARA. (24 Juni, 2019). *Pengamat minta pemerintah perbanyak jumlah wisata edukasi* [online]. Tersedia : <https://www.antaranews.com/berita/926078/pengamat-minta-pemerintah-perbanyak-jumlah-wisata-edukasi>
- [5] Nungky, Fitri. (2021). *MENGENALKAN ANAK USIA DINI PADA BIDANG PERTANIAN MELALUI WISATA EDUKASI* [online]. Tersedia : <https://p4tkpertanian.kemdikbud.go.id/mengenalkan-anak-usia-dini-pada-bidang-pertanian-melalui-wisata-edukasi/>
- [6] UMY. (25 Maret, 2012). *Ketahanan Pangan dan Pertanian Keberlanjutan Harus Jadi Perhatian Khusus bagi Akademisi dan Pemerintah* [online]. Tersedia : <https://www.umy.ac.id/ketahanan-pangan-dan-pertanian-keberlanjutan-harus-jadi-perhatian-khusus-bagi-akademisi-dan-pemerintah>
- [7] Muhyiddin. (8 Maret, 2020). *Pesan Khusus Alquran tentang Pertanian* [online]. Tersedia : <https://www.republika.co.id/berita/q6unsr430/pesan-khusus-alquran-tentang-pertanian>
- [8] Andriana, Gunawan, Santoso "Faktor Daya Tarik Display Interaktif Terhadap Pengunjungi Museum Ocean World Trans Studio Bandung". pp. 71.
- [9] Ibnu. (20 Desember, 2020). *Pengertian Agrikultur: Sektor, Jenis dan Produk Agrikultur di Indonesia* [Online]. Tersedia: <https://accurate.id/bisnis-ukm/pengertian-agrikultur>
- [10] Salim, P., Rachmayanti, S. and Roesli, C. "Designing Interactive Museum Exhibition". In Proceedings of the 3rd International Conference on Social Sciences, Laws, Arts and Humanities (BINUS-JIC 2018),pp. 270 - 271.
- [11] Stefanni, C., Yong, S. d., & Kayog, D. T. (2019). Perancangan Interior Galeri Seni Kontemporer Karya Penyandang Difabel dengan Konsep Universal Design di Surabaya. *JURNAL INTRA* Vol. 7 No. 2, 992-1002.
- [12] Bullivant, L. (2007). *4D Social Interactive Design Environments* (Vuosik. 77). London: Wiley.
- [13] Tim Penerjemah Departemen Agama RI, 2002. *Al-Quran dan Terjemahannya*. Jakarta: CV Darus Sunnah. pp 343
- [14] Rizal,Syaiful. (23 september, 2021). *Kemulian Menjadi Petani dalam Islam* [online]. Tersedia : <https://iaiq.ac.id/blog/kemulian-menjadi-petani-dalam-islam/>
- [15] Fox, m., kemp, m. (2009) *Interactive architecture*. New york: Princeton architectural press. pp. 12,19,98.
- [16] NZM. (2022). *The Story of Agriculture – Prague* [Online]. Tersedia: <https://www.nzm.cz/en/news/visit-the-new-agriculture-exposition>
- [17] Roselinde. (3 Juli, 2016). *CosmoCaixa: A Little Piece of Rainforest in Barcelona* [Online]. Tersedia: <https://www.roselinde.me/cosmocaixa-rainforest-in-barcelona/>
- [18] Museum MACAN. (2022). *About Us* [Online]. Tersedia: <https://www.museummacan.org/>
- [19] Pemerintah Kota Batu, 2011. *RENCANA TATA RUANG WILAYAH KOTA BATU TAHUN 2010-2030*. no 7 pasal 14 ayat 2
- [20] DeChiara, Joseph dan Crosbie, Michael J., 2001, *Time-Saver Standards For Building Types*. Fourth Edition, America, Mc Graw Hill, hal 697.
- [21] Badan Pusat Statistik Kota Batu, 2021. *Kota Batu dalam Angka*. pp 10-15

# DAFTAR PUSTAKA

- (p.1) Gambar 1.1 <https://www.batikimono.com/2012/07/alun-alun-jadi-ikon-wisata-baru-kota.html>  
(p.1) Gambar 1.2 <https://baturafting.com/blog/5-wisata-seru-saat-liburan-sekolah-di-batu-malang/attachment/petik-apel-di-batu-malang>  
(p.1) Gambar 1.3 <https://www.jawapos.com/jpg-today/30/12/2018/kampung-stroberi-tempat-wisata-baru-di-kota-batu-yang-dikelola-bumdes/>  
(p.1) Gambar 1.4 <http://www.outboundindonesia.com/wisata-petik-apel-kusuma-agrowisata/>  
(p.1) Gambar 1.5 <https://www.ngetrip.my.id/2021/12/puncak-brakseng-batu.html>  
(p.2) Gambar 1.6 <https://wisatasekolah.com/desa-wisata-bantarsari-bogor/>  
(p.3) Gambar 1.7 <https://tomeffect.wordpress.com/2011/04/29/interactive-museums/>  
(p.3) Gambar 1.8 <https://id.pinterest.com/pin/19632948371847811/>  
<https://id.pinterest.com/pin/656751558148872214/>  
<https://id.pinterest.com/pin/356206651788313681/>  
(p.3) Gambar 1.9 <https://id.pinterest.com/pin/249457266850473268/>  
(p.3) Gambar 1.10 <https://id.pinterest.com/pin/7459155625413497/>
- 
- (p.4) Gambar 2.1 <https://www.vokasi.kemdikbud.go.id/read/milenial-jadi-petani-itu-keren>  
(p.5) Gambar 2.2 <https://www.nzm.cz/en/the-story-of-agriculture-prague>  
(p.5) Gambar 2.3 <https://karanganyar.kemenag.go.id/pembimbing-masyarakat-kristen/mim-bulak-gondangrejo-ajarkan-siswa-siswinya-menanam-padi/>  
(p.5) Gambar 2.4 <https://www.nzm.cz/en/the-story-of-agriculture-prague>  
(p.5) Gambar 2.5 <https://www.google.com/maps/place/Beden-gan/@-7.9397306,112.5282661,17z/data=!3m1!4b1!4m5!3m4!1s0x2e7883de82b88e3b:0xef56b8f39f00d6e0!8m2!3d-7.9397359!4d112.5304602>  
(p.5) Gambar 2.6 <https://www.roselinde.me/cosmocaixa-rainforest-in-barcelona/>  
(p.5) Gambar 2.7 [https://www.researchgate.net/figure/Example-of-equitable-use-ramp-and-stairs-are-useful-to-people-with-diverse-disabilities\\_fig4\\_266330238](https://www.researchgate.net/figure/Example-of-equitable-use-ramp-and-stairs-are-useful-to-people-with-diverse-disabilities_fig4_266330238)  
(p.6) Gambar 2.8 <https://www.udll.com/media-room/articles/the-seven-principles-of-universal-design/>  
(p.6) Gambar 2.9 <https://www.nchpad.org/529/2463/Designing-for-Inclusive-Play---Applying-the-Principles-of-Universal-Design-to-the-Playground>  
(p.6) Gambar 2.10 <https://universaldesignmeetstheexitsign.com/principle-4-perceptible-information/>  
(p.6) Gambar 2.11 [https://ucanr.edu/sites/livewellinthegarden/Universal\\_Design/Tolerance\\_for\\_Error/](https://ucanr.edu/sites/livewellinthegarden/Universal_Design/Tolerance_for_Error/)  
(p.6) Gambar 2.12 [https://www.researchgate.net/figure/a-Household-objects-as-examples-for-the-UD-principle-low-physical-effort\\_fig1\\_40822517](https://www.researchgate.net/figure/a-Household-objects-as-examples-for-the-UD-principle-low-physical-effort_fig1_40822517)

# DAFTAR PUSTAKA


- (p.6) Gambar 2.13 [https://commons.wikimedia.org/wiki/File:Size\\_and\\_Space\\_for\\_Approach\\_and\\_Use.jpg](https://commons.wikimedia.org/wiki/File:Size_and_Space_for_Approach_and_Use.jpg)  
(p.6) Gambar 2.14 *Jurnal : Designing Interactive Exhibitions Based on Innovative Narrations Guided by Architectural Space and Digital Tech-*  
(p.7) Gambar 2.15 *Jurnal : Designing Interactive Exhibitions Based on Innovative Narrations Guided by Architectural Space and Digital Tech-*  
(p.7) Gambar 2.16 *Jurnal : Designing Interactive Exhibitions Based on Innovative Narrations Guided by Architectural Space and Digital Tech-*  
(p.7) Gambar 2.17 *Jurnal : Designing Interactive Exhibitions Based on Innovative Narrations Guided by Architectural Space and Digital Tech-*  
(p.8) Gambar 2.18 *Jurnal : Designing Interactive Museum Exhibition*  
(p.8) Gambar 2.19 <https://www.tiket.com/to-do/museum-macan-jakarta>  
(p.8) Gambar 2.20 <https://m.republika.co.id/berita/nasional/daerah/orna14365/network>  
(p.9) Gambar 2.21 <https://nuun.id/pertanian-sebagai-pengokoh-kehidupan-umat-dan-bangsa-pandangan-kh-hasyim-asyari>  
(p.10) Gambar 2.22 <https://archinect.com/firms/project/16718209/wunderbugs-inter->  
(p.10) Gambar 2.23 <https://www.dezeen.com/2016/07/07/nestle-family-experi->  
(p.11) Gambar 2.24 <http://www.designboom.com/design/super-nature-new-angles-interactive-light-installation/>  
(p.11) Gambar 2.25 <https://www.msichicago.org/explore/whats-here/exhib->  
(p.11) Gambar 2.26 <http://www.wearitcrochet.com/sundays-visual-diary-26-alexandra-kehayoglou/>  
(p.11) Gambar 2.27 <https://www.wsj.com/amp/articles/a-look-at-the-museum-of-the-future-1444940447>  
(p.12) Gambar 2.28 [http://www.mileseum.com/V2/kr/work/portfolio\\_view.asp?idxnum=160](http://www.mileseum.com/V2/kr/work/portfolio_view.asp?idxnum=160)  
(p.12) Gambar 2.29 <https://i.pinimg.com/originals/6d/4f/7a/6d4f7aa33435625bafcbea3ef257eb1.png>  
(p.12) Gambar 2.30 [http://mommypoppins.com/files/imagecache/gallery/img\\_0898k.jpg](http://mommypoppins.com/files/imagecache/gallery/img_0898k.jpg)  
(p.12) Gambar 2.31 <http://creativespaces.com.au/projects/telethon-kids-institute-interactive-house/>  
<http://www.coordination.asia/>  
<http://mmpeople.com.sg/2008/marina-barrage-gallery/>  
(p.13) Gambar 2.32 <https://www.visitczechrepublic.com/en-US/3cf4e59c-8378-4a2c-915b-029f920074a6/place/c-prague-national-agriculture-museum>  
(p.13) Gambar 2.33 <https://www.visitczechrepublic.com/en-US/3cf4e59c-8378-4a2c-915b-029f920074a6/place/c-prague-national-agriculture-museum>  
(p.13) Gambar 2.34 <https://www.visitczechrepublic.com/en-US/3cf4e59c-8378-4a2c-915b-029f920074a6/place/c-prague-national-agriculture-museum>  
(p.14) Gambar 2.35 <https://www.roselinde.me/cosmoecaixa-rainforest-in-barcelona/>  
(p.14) Gambar 2.36 <https://www.roselinde.me/cosmoecaixa-rainforest-in-barcelona/>  
(p.14) Gambar 2.37 <https://www.google.com/maps/place/CosmoCaixa+Barce->  
<lon:@41.4131845,2.128929,17z/data=!3m2!4b1!5s0x12a4981a6bb7cae9:0xe730d3499041ecab!4m5!3m4!1s0x12a4981a24a1d9cd:0x20158071eb4f77f3!8m2!3d41.4131805!4d2.131123>  
(p.14) Gambar 2.38 <https://www.roselinde.me/cosmoecaixa-rainforest-in-barcelona/>  
(p.15) Gambar 2.39 <https://www.museummacan.org/>  
(p.15) Gambar 2.40 <https://www.museummacan.org/>  
(p.15) Gambar 2.41 <https://www.museummacan.org/>  
(p.15) Gambar 2.42 <https://www.museummacan.org/>

# DAFTAR PUSTAKA

- (p.16) Gambar 2.43 <https://www.museummacan.org/>  
(p.16) Gambar 2.44 <https://www.museummacan.org/>  
(p.16) Gambar 2.45 <https://www.museummacan.org/>  
(p.17) Gambar 2.46 <https://www.museummacan.org/>  
(p.17) Gambar 2.47 <https://www.museummacan.org/>  
(p.17) Gambar 2.48 <https://www.museummacan.org/>  
(p.18) Gambar 2.49 [https://ppid.batukota.go.id/daftar\\_informasi/detail/rencana-tata-ruang-wilayah-rtrw-kota-batu-tahun-2010-2030\\_tahun-2011\\_badan-perencanaan-pembangunan-pe](https://ppid.batukota.go.id/daftar_informasi/detail/rencana-tata-ruang-wilayah-rtrw-kota-batu-tahun-2010-2030_tahun-2011_badan-perencanaan-pembangunan-pe)  
(p.18) Gambar 2.50 <https://travel.kompas.com/read/xml/2017/05/19/080500727/serun->  
(p.19) Gambar 2.51 <https://travel.detik.com/domestic-destination/d-5136373/rekomendasi-tempat-belanja-oleh-oleh-di-batu>  
(p.19) Gambar 2.52 <https://m.merdeka.com/malang/kabar-malang/baliko->  
(p.19) Gambar 2.53 [https://www.meteoblue.com/en/weather/week/princeton\\_united-states\\_5102922](https://www.meteoblue.com/en/weather/week/princeton_united-states_5102922)  
(p.19) Gambar 2.54 <https://www.google.com/maps>  
(p.19) Gambar 2.55 [https://ppid.batukota.go.id/daftar\\_informasi/detail/ren-](https://ppid.batukota.go.id/daftar_informasi/detail/ren-)  
(p.20) Gambar 2.56 <https://www.google.com/maps>  
(p.20) Gambar 2.57 [https://www.meteoblue.com/en/weather/week/princeton\\_united-states\\_5102922](https://www.meteoblue.com/en/weather/week/princeton_united-states_5102922)  
(p.20) Gambar 2.58 <http://andrewmarsh.com/apps/staging/sunpath3d.html>  
(p.20) Gambar 2.59 <https://www.google.com/maps>  
(p.20) Gambar 2.60 Sketchup 2020  
(p.20) Gambar 2.61 <https://www.google.com/maps>  
(p.21) Gambar 2.62 Editor  
(p.22) Gambar 2.63 Dokumentasi Pribadi  
(p.22) Gambar 2.64 Dokumentasi Pribadi  
(p.22) Gambar 2.65 Dokumentasi Pribadi  
(p.22) Gambar 2.66 Dokumentasi Pribadi  
(p.22) Gambar 2.67 <https://www.google.com/maps>, Editor


# DAFTAR PUSTAKA

- (p.2) Tabel 1.1 <https://batukota.bps.go.id/statictable/2020/06/02/777/jumlah-penduduk-kota-batu-tahun-2010-2030>
- (p.8) Tabel 2.1 *Jurnal : Designing Interactive Museum Exhibition*
- (p.18) Tabel 2.2 [https://ppid.batukota.go.id/daftar\\_informasi/detail/rencana-tata-ruang-wilayah-rtrw-kota-batu-tahun-2010-2030](https://ppid.batukota.go.id/daftar_informasi/detail/rencana-tata-ruang-wilayah-rtrw-kota-batu-tahun-2010-2030)

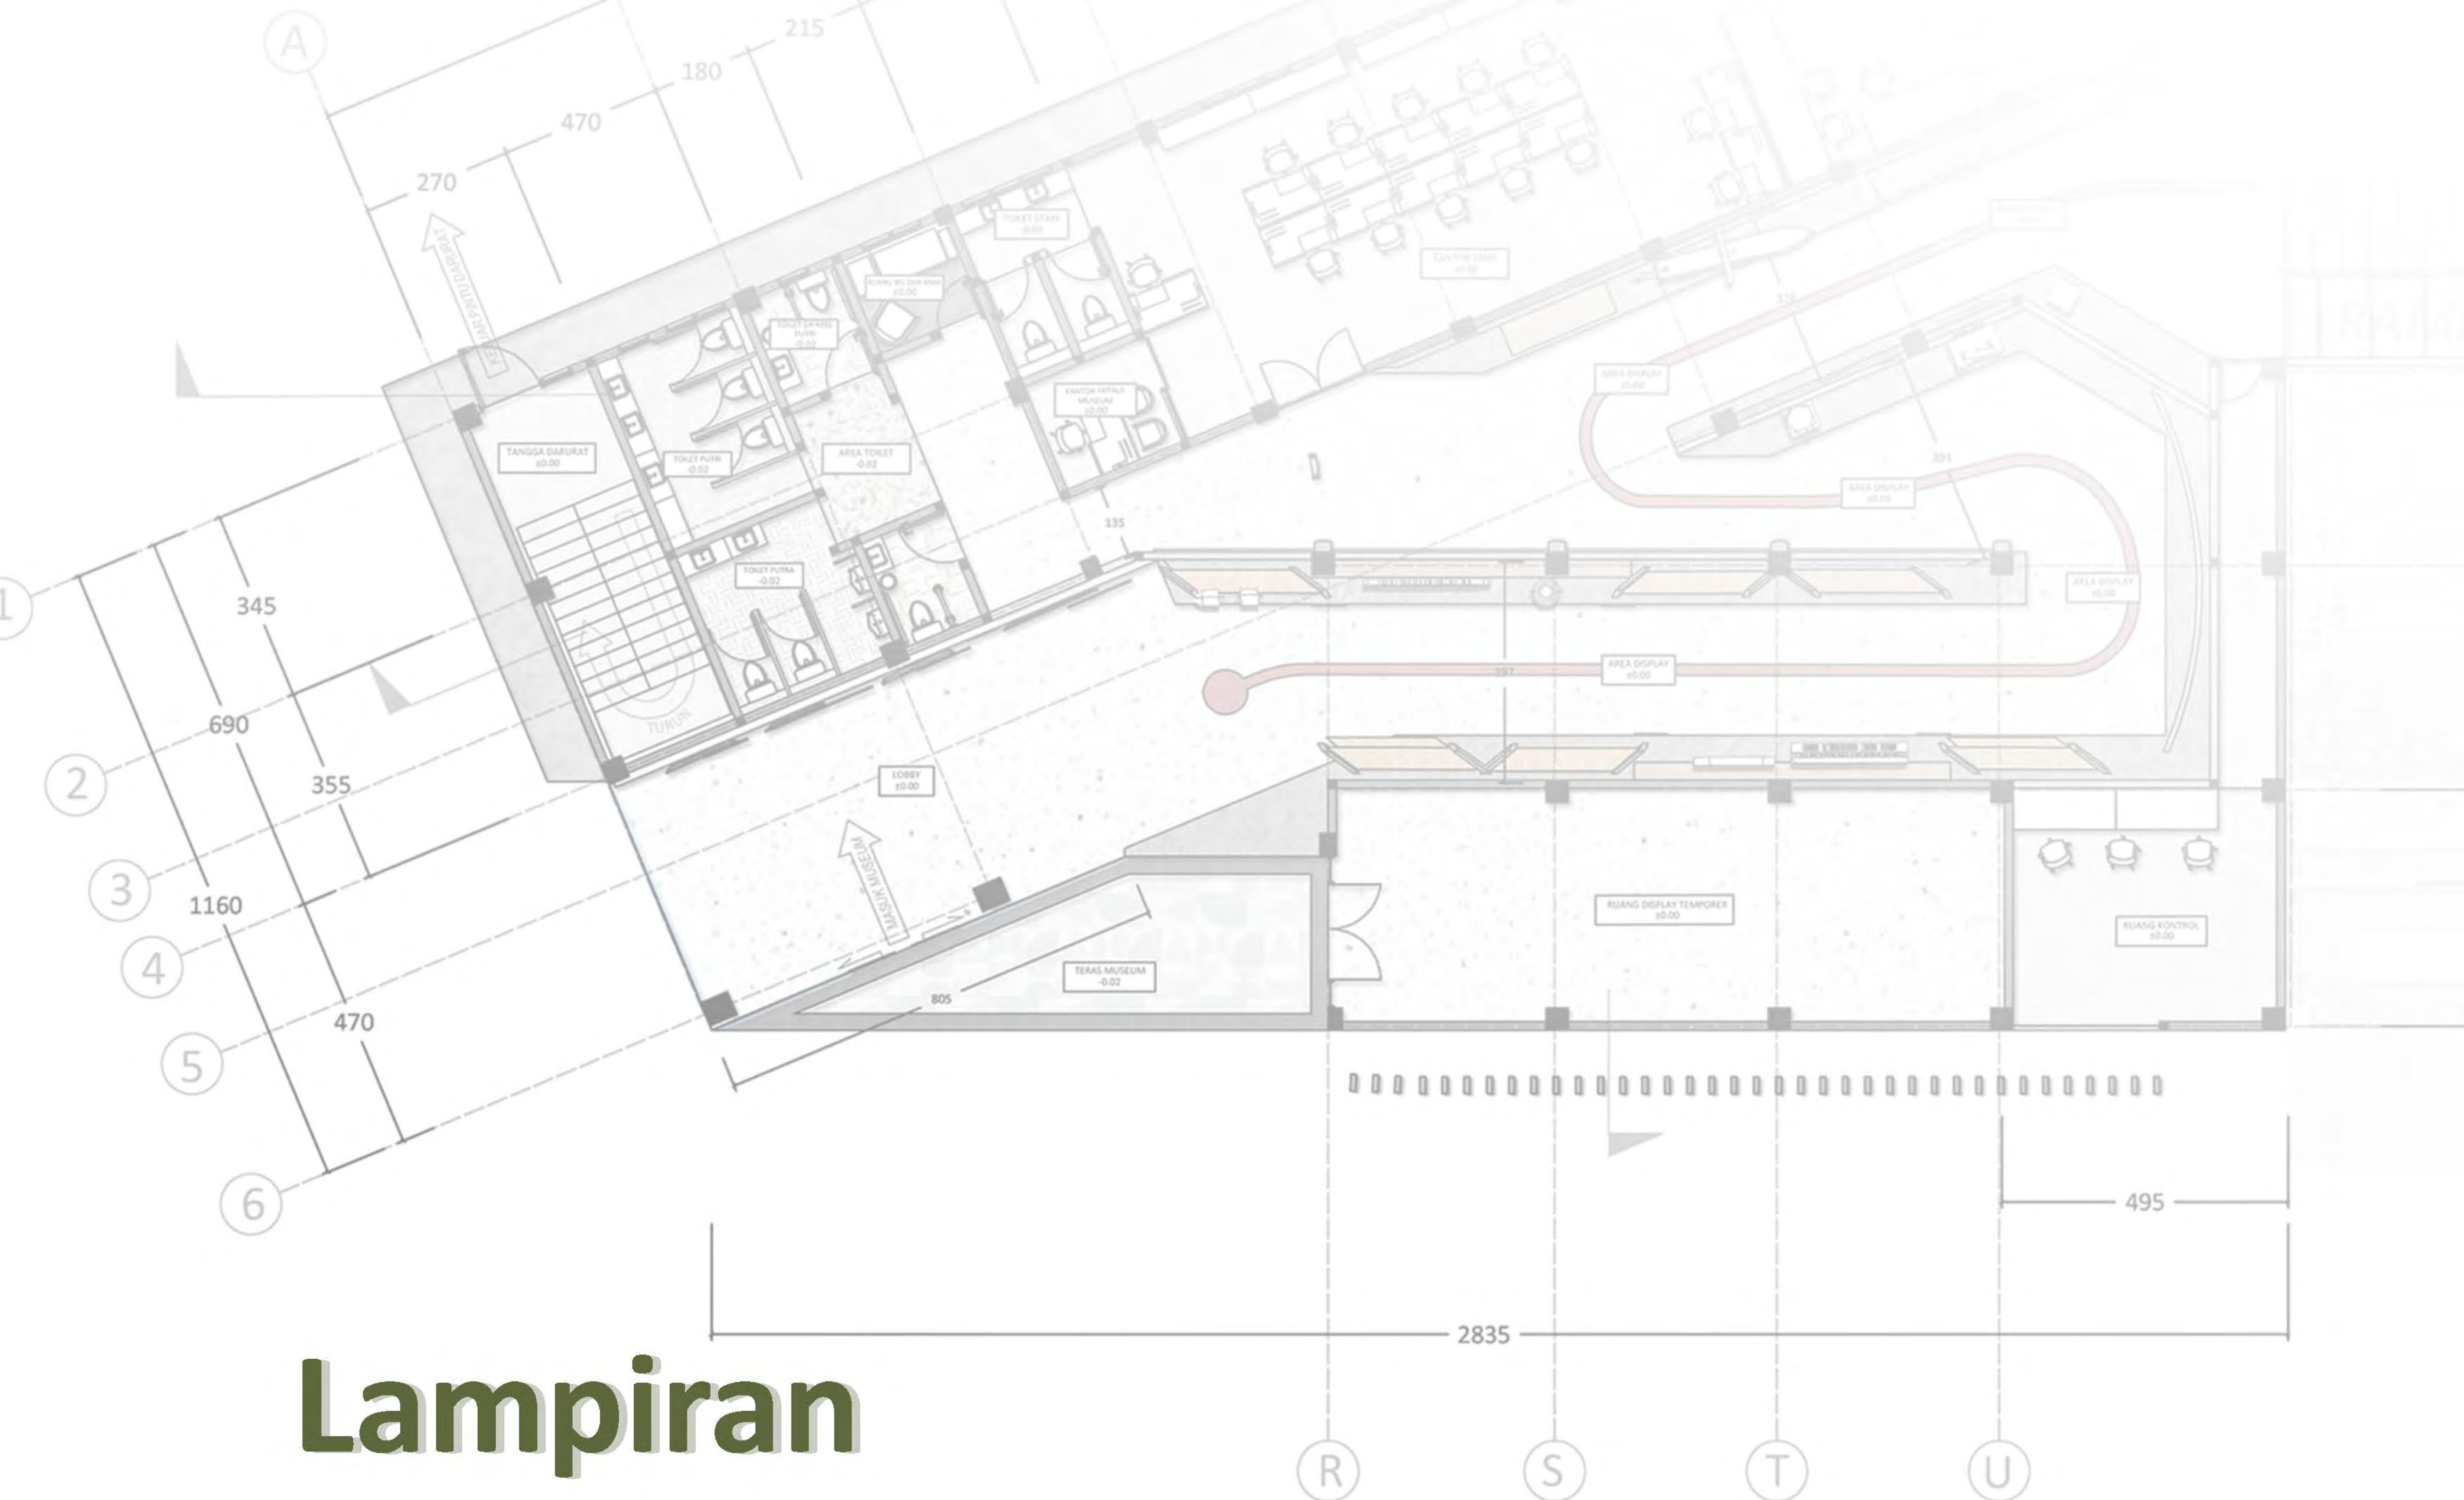

# Lampiran

# GAMBAR ARSITEKTURAL

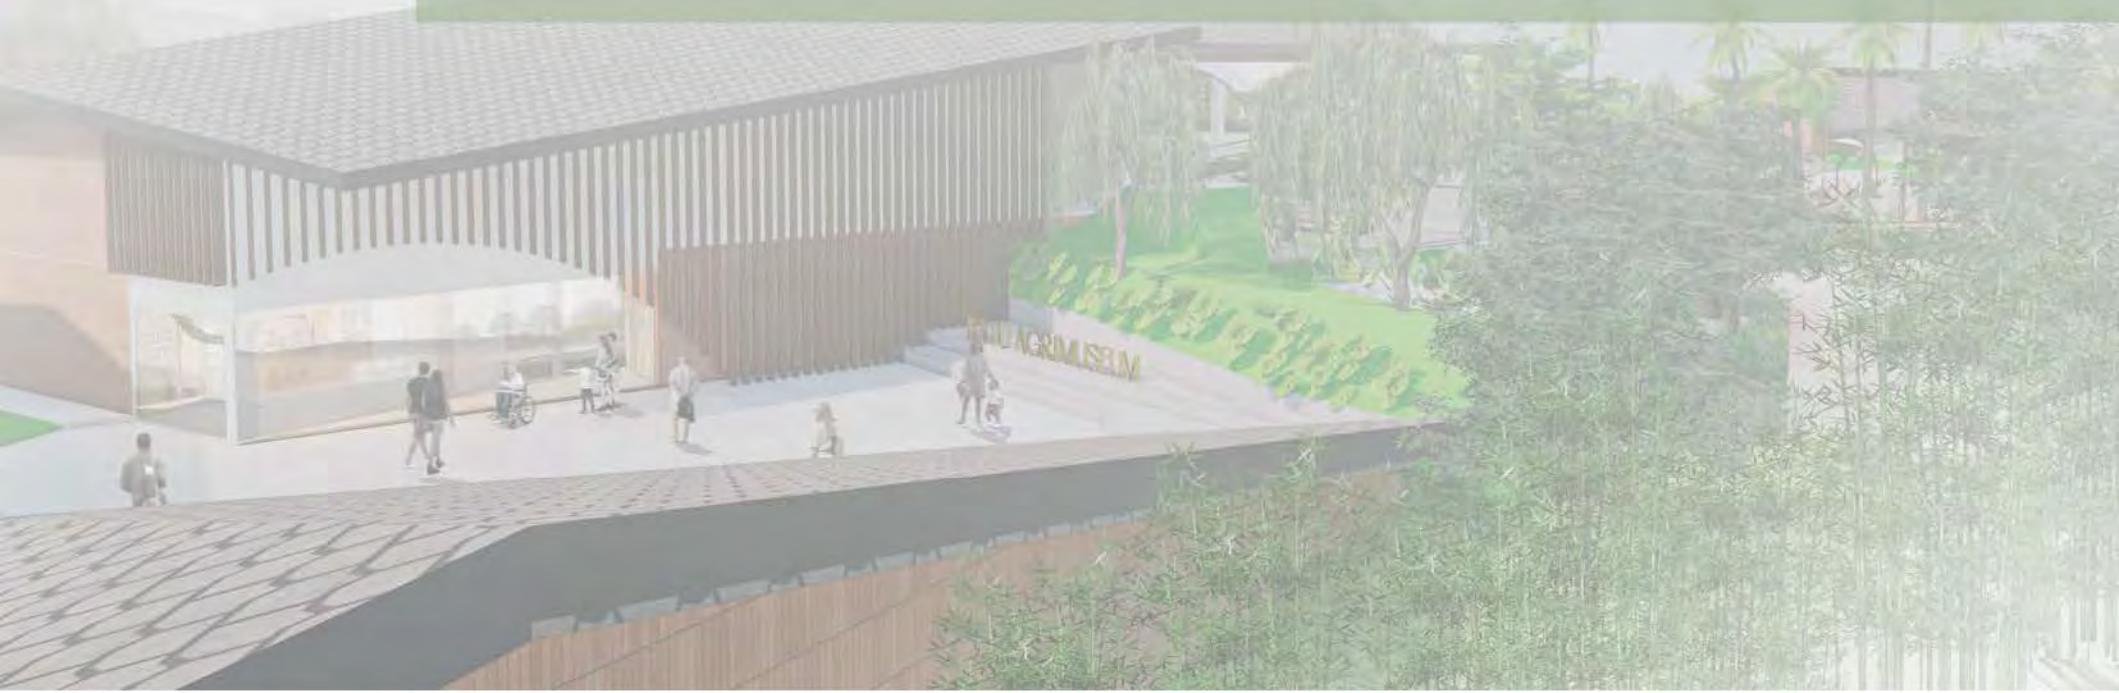



**ARCHITECTURE**  
UIN MALANG - INDONESIA

PRODI TEKNIK ARSITEKTUR  
FAKULTAS SAINS & TEKNOLOGI  
UNIVERSITAS ISLAM NEGERI  
MAULANA MALIK IBRAHIM MALANG

**JUDUL PERANCANGAN :**

BATU AGRI-MUSEUM :  
INTERACTIVE ARCHITECTURE FOR  
BETTER MUSEUM

**LOKASI PERANCANGAN :**

JL. JACK D, PESANGGRAHAN,  
BATU, KOTA BATU  
JAWA TIMUR

**DIRANCANG OLEH :**

SHAFIA KAMILA PUTRI CAHYANI  
19660072

**DOSEN PEMBIMBING 1**

PRIMA KURNIAWATY, S.T, M.Si

**DOSEN PEMBIMBING 2**

ELOK MUTIARA, M.T

**JUDUL GAMBAR**

SITEPLAN KAWASAN

**SKALA**

1 : 1000

**NO. GAMBAR**



**SITEPLAN**

SKALA 1 : 1000



1. PINTU MASUK
2. PARKIR RODA 2
3. PARKIR MINIBUS (ELF)
4. PARKIR RODA 4
5. PARKIR BUS
6. LOKET
7. AGRIMUSEUM
8. INTERACTIVITY WITH NATURE
9. LIVING LIKE FARMER
10. RUANG GANTI
11. GUBUK PENGOLAHAN HASIL LADANG
12. RUMAH MAKAN LUMBUNG EWUL
13. AGRIMARKET



**UTARA**



**ARCHITECTURE**  
UIN MALANG - INDONESIA

PRODI TEKNIK ARSITEKTUR  
FAKULTAS SAINS & TEKNOLOGI  
UNIVERSITAS ISLAM NEGERI  
MAULANA MALIK IBRAHIM MALANG

**JUDUL PERANCANGAN :**

BATU AGRI-MUSEUM :  
INTERACTIVE ARCHITECTURE FOR  
BETTER MUSEUM

**LOKASI PERANCANGAN :**

JL. JACK D, PESANGGRAHAN,  
BATU, KOTA BATU  
JAWA TIMUR

**DIRANCANG OLEH :**

SHAFIA KAMILA PUTRI CAHYANI  
19660072

**DOSEN PEMBIMBING 1**

PRIMA KURNIAWATY, S.T, M.SI

**DOSEN PEMBIMBING 2**

ELOK MUTIARA, M.T

**JUDUL GAMBAR**

SITEPLAN KAWASAN

**SKALA**

1 : 1000

**NO. GAMBAR**



**LAYOUT PLAN**

SKALA 1 : 1000



1. PINTU MASUK  
2. PARKIR RODA 2  
3. PARKIR MINIBUS (ELF)  
4. PARKIR RODA 4  
5. PARKIR BUS  
6. LOKET  
7. AGRIMUSEUM  
8. INTERACTIVITY WITH NATURE  
9. LIVING LIKE FARMER  
10. RUANG GANTI  
11. GUBUK PENGOLAHAN HASIL LADANG  
12. RUMAH MAKAN LUMBUNG EWUL  
13. AGRIMARKET



UTARA



ARCHITECTURE  
UIN MALANG - INDONESIA

PRODI TEKNIK ARSITEKTUR  
FAKULTAS SAINS & TEKNOLOGI  
UNIVERSITAS ISLAM NEGERI  
MAULANA MALIK IBRAHIM MALANG



TAMPAK BARAT LAUT KAWASAN



1 : 1000

JUDUL PERANCANGAN :

BATU AGRI-MUSEUM :  
INTERACTIVE ARCHITECTURE FOR  
BETTER MUSEUM

LOKASI PERANCANGAN :

JL. JACK D, PESANGGRAHAN,  
BATU, KOTA BATU  
JAWA TIMUR

DIRANCANG OLEH :

SHAFIA KAMILA PUTRI CAHYANI  
19660072

DOSEN PEMBIMBING 1

PRIMA KURNIAWATY, S.T, M.SI

DOSEN PEMBIMBING 2

ELOK MUTIARA, M.T

JUDUL GAMBAR

TAMPAK KAWASAN

SKALA

1 : 1000

NO. GAMBAR

TAMPAK TENGGARA KAWASAN





ARCHITECTURE  
UIN MALANG - INDONESIA

PRODI TEKNIK ARSITEKTUR  
FAKULTAS SAINS & TEKNOLOGI  
UNIVERSITAS ISLAM NEGERI  
MAULANA MALIK IBRAHIM MALANG

JUDUL PERANCANGAN :

BATU AGRI-MUSEUM :  
INTERACTIVE ARCHITECTURE FOR  
BETTER MUSEUM

LOKASI PERANCANGAN :

JL. JACK D, PESANGGRAHAN,  
BATU, KOTA BATU  
JAWA TIMUR

DIRANCANG OLEH :

SHAFI KAMILA PUTRI CAHYANI  
19660072

DOSEN PEMBIMBING 1

PRIMA KURNIAWATY, S.T, M.Si

DOSEN PEMBIMBING 2

ELOK MUTIARA, M.T

JUDUL GAMBAR

TAMPAK KAWASAN


SKALA

1 : 1000

NO. GAMBAR



TAMPAK BARAT DAYA KAWASAN

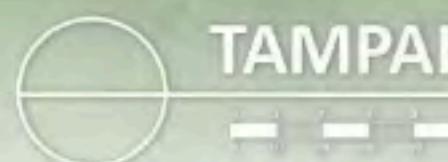

TAMPAK TIMUR KAWASAN



ARCHITECTURE  
UIN MALANG - INDONESIA

PRODI TEKNIK ARSITEKTUR  
FAKULTAS SAINS & TEKNOLOGI  
UNIVERSITAS ISLAM NEGERI  
MAULANA MALIK IBRAHIM MALANG

POTONGAN AA KAWASAN



POTONGAN BB KAWASAN



JUDUL PERANCANGAN :

BATU AGRI-MUSEUM :  
INTERACTIVE ARCHITECTURE FOR  
BETTER MUSEUM

LOKASI PERANCANGAN :

JL. JACK D, PESANGGRAHAN,  
BATU, KOTA BATU  
JAWA TIMUR

DIRANCANG OLEH :

SHAFIA KAMILA PUTRI CAHYANI  
19660072

DOSEN PEMBIMBING 1

PRIMA KURNIAWATY, S.T, M.Si

DOSEN PEMBIMBING 2

ELOK MUTIARA, M.T

JUDUL GAMBAR

POTONGAN KAWASAN

SKALA

1 : 1000

NO. GAMBAR



ARCHITECTURE  
UIN MALANG - INDONESIA

PRODI TEKNIK ARSITEKTUR  
FAKULTAS SAINS & TEKNOLOGI  
UNIVERSITAS ISLAM NEGERI  
MAULANA MALIK IBRAHIM MALANG

JUDUL PERANCANGAN :

BATU AGRI-MUSEUM :  
INTERACTIVE ARCHITECTURE FOR  
BETTER MUSEUM

LOKASI PERANCANGAN :

JL. JACK D, PESANGGRAHAN,  
BATU, KOTA BATU  
JAWA TIMUR

DIRANCANG OLEH :

SHAFI KAMILA PUTRI CAHYANI  
19660072

DOSEN PEMBIMBING 1

PRIMA KURNIAWATY, S.T., M.Si

DOSEN PEMBIMBING 2

ELOK MUTIARA, M.T

JUDUL GAMBAR

PERSPEKTIF KAWASAN

SKALA

NO. GAMBAR



## PERSPEKTIF EKSTERIOR KAWASAN



ARCHITECTURE  
UIN MALANG - INDONESIA

PRODI TEKNIK ARSITEKTUR  
FAKULTAS SAINS & TEKNOLOGI  
UNIVERSITAS ISLAM NEGERI  
MAULANA MALIK IBRAHIM MALANG

JUDUL PERANCANGAN :

BATU AGRI-MUSEUM :  
INTERACTIVE ARCHITECTURE FOR  
BETTER MUSEUM

LOKASI PERANCANGAN :

JL. JACK D. PESANGGRAHAN,  
BATU, KOTA BATU  
JAWA TIMUR

DIRANCANG OLEH :

SHAFI KAMILA PUTRI CAHYANI  
19660072

DOSEN PEMBIMBING 1

PRIMA KURNIAWATY, S.T., M.SI

DOSEN PEMBIMBING 2

ELOK MUTIARA, M.T

JUDUL GAMBAR

DENAH LOKET

SKALA

1:200

NO. GAMBAR



DENAH LOKET  
SKALA 1:200



ARCHITECTURE  
UIN MALANG - INDONESIA

PRODI TEKNIK ARSITEKTUR  
FAKULTAS SAINS & TEKNOLOGI  
UNIVERSITAS ISLAM NEGERI  
MAULANA MALIK IBRAHIM MALANG

JUDUL PERANCANGAN :

BATU AGRI-MUSEUM :  
INTERACTIVE ARCHITECTURE FOR  
BETTER MUSEUM

LOKASI PERANCANGAN :

JL. JACK D, PESANGGRAHAN,  
BATU, KOTA BATU  
JAWA TIMUR

DIRANCANG OLEH :

SHAFIA KAMILA PUTRI CAHYANI  
19660072

DOSEN PEMBIMBING 1

PRIMA KURNIAWATY, S.T., M.SI

DOSEN PEMBIMBING 2

ELOK MUTIARA, M.T

JUDUL GAMBAR

TAMPAK DEPAN DAN BELAKANG  
LOKET

SKALA


1:200

NO. GAMBAR



TAMPAK DEPAN LOKET

SKALA 1 : 200

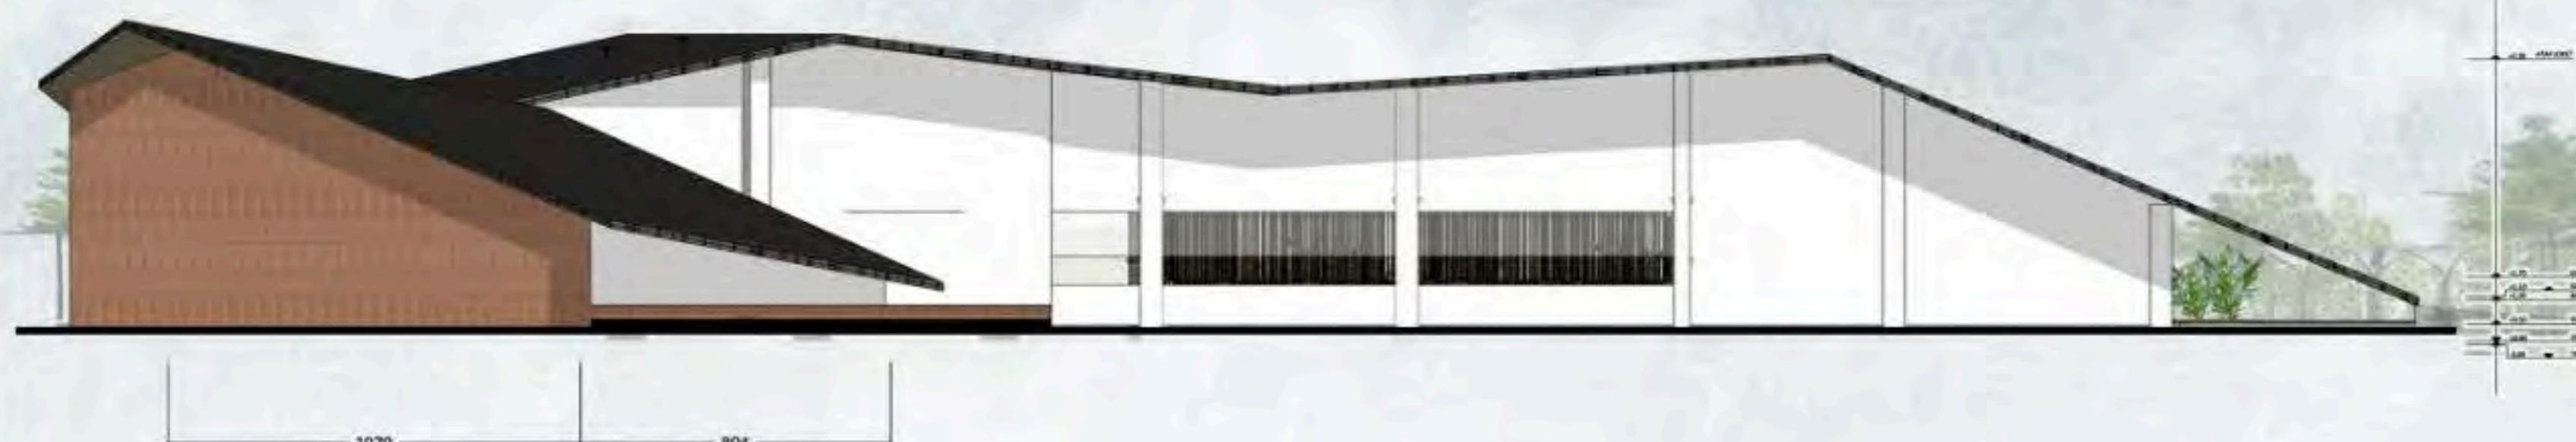

TAMPAK BELAKANG LOKET

SKALA 1 : 200



ARCHITECTURE  
UIN MALANG - INDONESIA

PRODI TEKNIK ARSITEKTUR  
FAKULTAS SAINS & TEKNOLOGI  
UNIVERSITAS ISLAM NEGERI  
MAULANA MALIK IBRAHIM MALANG

JUDUL PERANCANGAN :

BATU AGRI-MUSEUM :  
INTERACTIVE ARCHITECTURE FOR  
BETTER MUSEUM

LOKASI PERANCANGAN :

JL. JACK D, PESANGGRAHAN,  
BATU, KOTA BATU  
JAWA TIMUR

DIRANCANG OLEH :

SHAFIA KAMILA PUTRI CAHYANI  
19660072

DOSEN PEMBIMBING 1

PRIMA KURNIAWATY, S.T., M.SI

DOSEN PEMBIMBING 2

ELOK MUTIARA, M.T

JUDUL GAMBAR

TAMPAK SAMPING KANAN DAN KIRI  
LOKET

SKALA

1:200

NO. GAMBAR



TAMPAK SAMPING KANAN LOKET

SKALA 1 : 200



TAMPAK SAMPING KIRI LOKET

SKALA 1 : 200





ARCHITECTURE  
UIN MALANG - INDONESIA

PRODI TEKNIK ARSITEKTUR  
FAKULTAS SAINS & TEKNOLOGI  
UNIVERSITAS ISLAM NEGERI  
MAULANA MALIK IBRAHIM MALANG

JUDUL PERANCANGAN :

BATU AGRI-MUSEUM :  
INTERACTIVE ARCHITECTURE FOR  
BETTER MUSEUM

LOKASI PERANCANGAN :

JL. JACK D. PESANGGRAHAN,  
BATU, KOTA BATU  
JAWA TIMUR

DIRANCANG OLEH :

SHAFI KAMILA PUTRI CAHYANI  
19660072

DOSEN PEMBIMBING 1

PRIMA KURNIAWATY, S.T., M.SI

DOSEN PEMBIMBING 2

ELOK MUTIARA, M.T


JUDUL GAMBAR

POTONGAN AA  
LOKET

SKALA

1:200

NO. GAMBAR

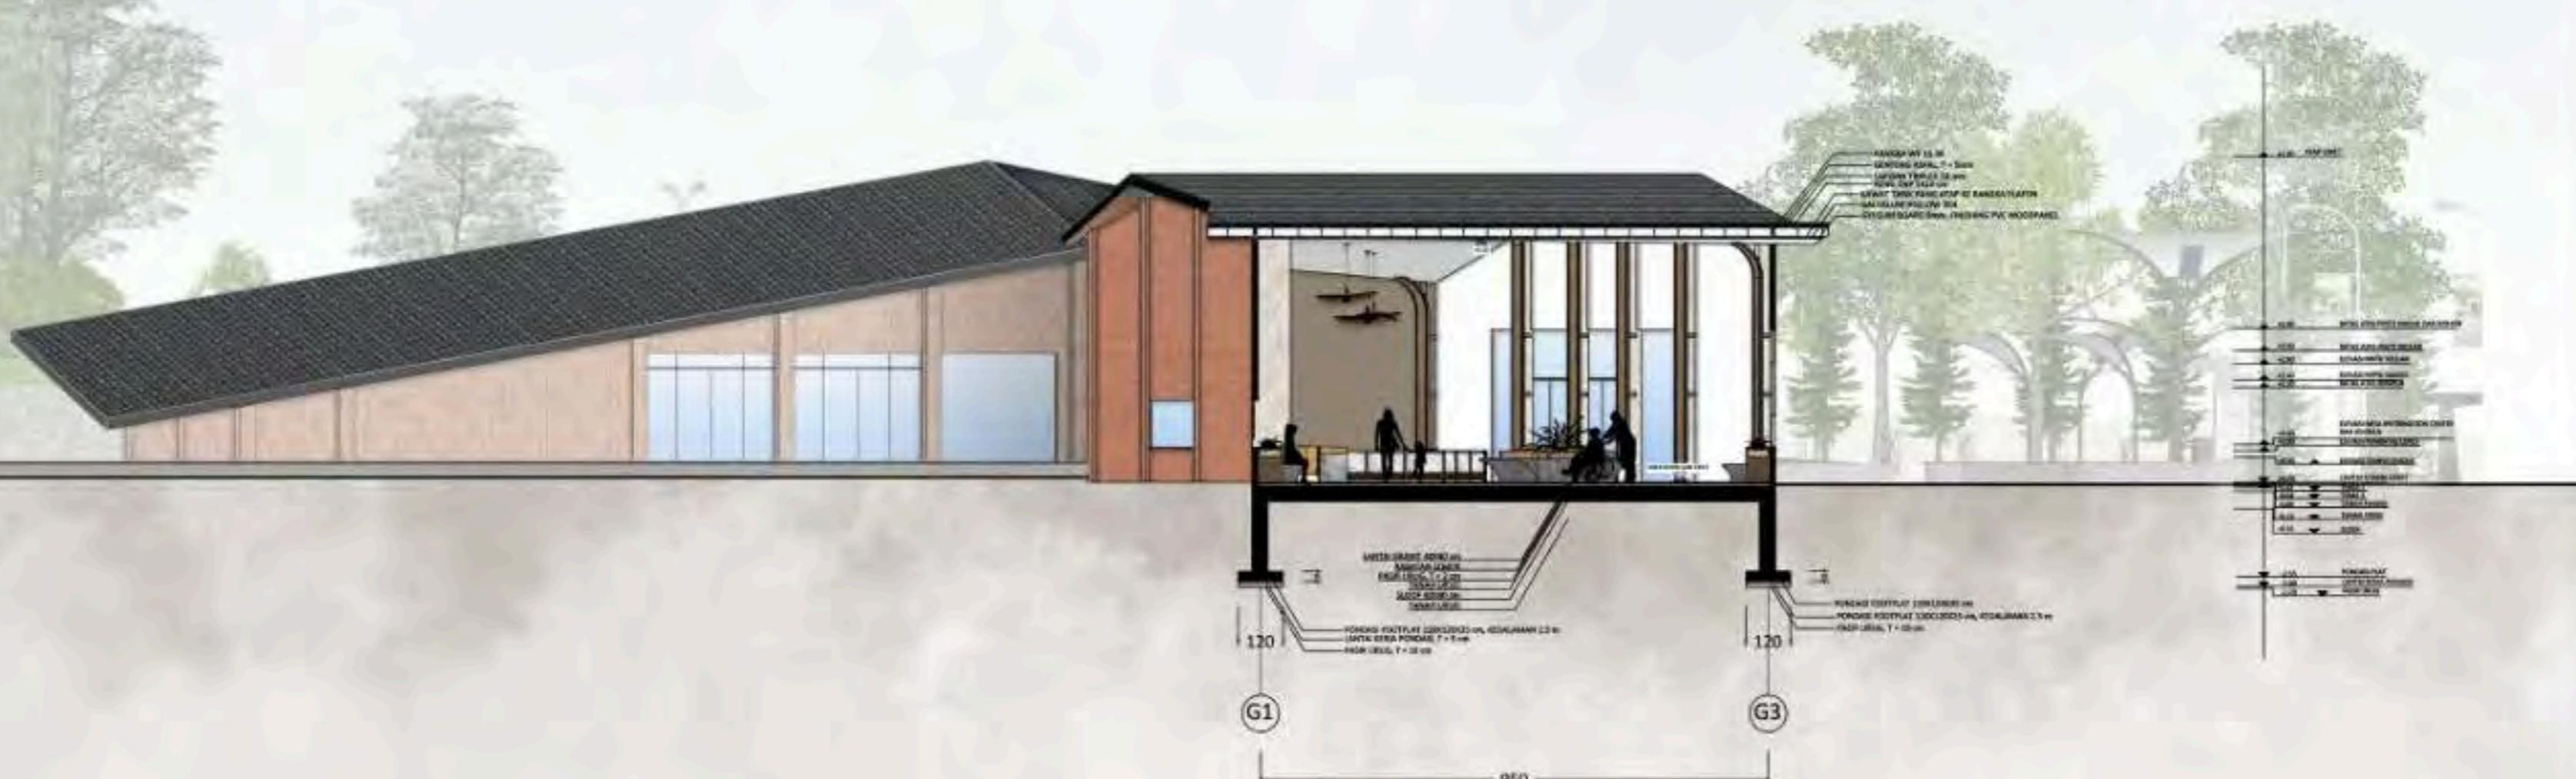

POTONGAN A-A LOKET  
SKALA 1:200



ARCHITECTURE  
UIN MALANG - INDONESIA

PRODI TEKNIK ARSITEKTUR  
FAKULTAS SAINS & TEKNOLOGI  
UNIVERSITAS ISLAM NEGERI  
MAULANA MALIK IBRAHIM MALANG

JUDUL PERANCANGAN :

BATU AGRI-MUSEUM :  
INTERACTIVE ARCHITECTURE FOR  
BETTER MUSEUM

LOKASI PERANCANGAN :

JL. JACK D. PESANGGRAHAN,  
BATU, KOTA BATU  
JAWA TIMUR

DIRANCANG OLEH :

SHAFIA KAMILA PUTRI CAHYANI  
19660072

DOSEN PEMBIMBING 1

PRIMA KURNIAWATY, S.T., M.SI

DOSEN PEMBIMBING 2

ELOK MUTIARA, M.T

JUDUL GAMBAR

POTONGAN BB  
LOKET

SKALA

1:200

NO. GAMBAR



**POTONGAN B-B LOKET**  
SKALA 1:200





ARCHITECTURE  
UIN MALANG - INDONESIA

PRODI TEKNIK ARSITEKTUR  
FAKULTAS SAINS & TEKNOLOGI  
UNIVERSITAS ISLAM NEGERI  
MAULANA MALIK IBRAHIM MALANG

JUDUL PERANCANGAN :

BATU AGRI-MUSEUM :  
INTERACTIVE ARCHITECTURE FOR  
BETTER MUSEUM

LOKASI PERANCANGAN :

JL. JACK D, PESANGGRAHAN,  
BATU, KOTA BATU  
JAWA TIMUR

DIRANCANG OLEH :

SHAFIA KAMILA PUTRI CAHYANI  
19660072

DOSEN PEMBIMBING 1

PRIMA KURNIAWATY, S.T., M.SI

DOSEN PEMBIMBING 2

ELOK MUTIARA, M.T


JUDUL GAMBAR

POTONGAN CC  
LOKET

SKALA

1:100

NO. GAMBAR

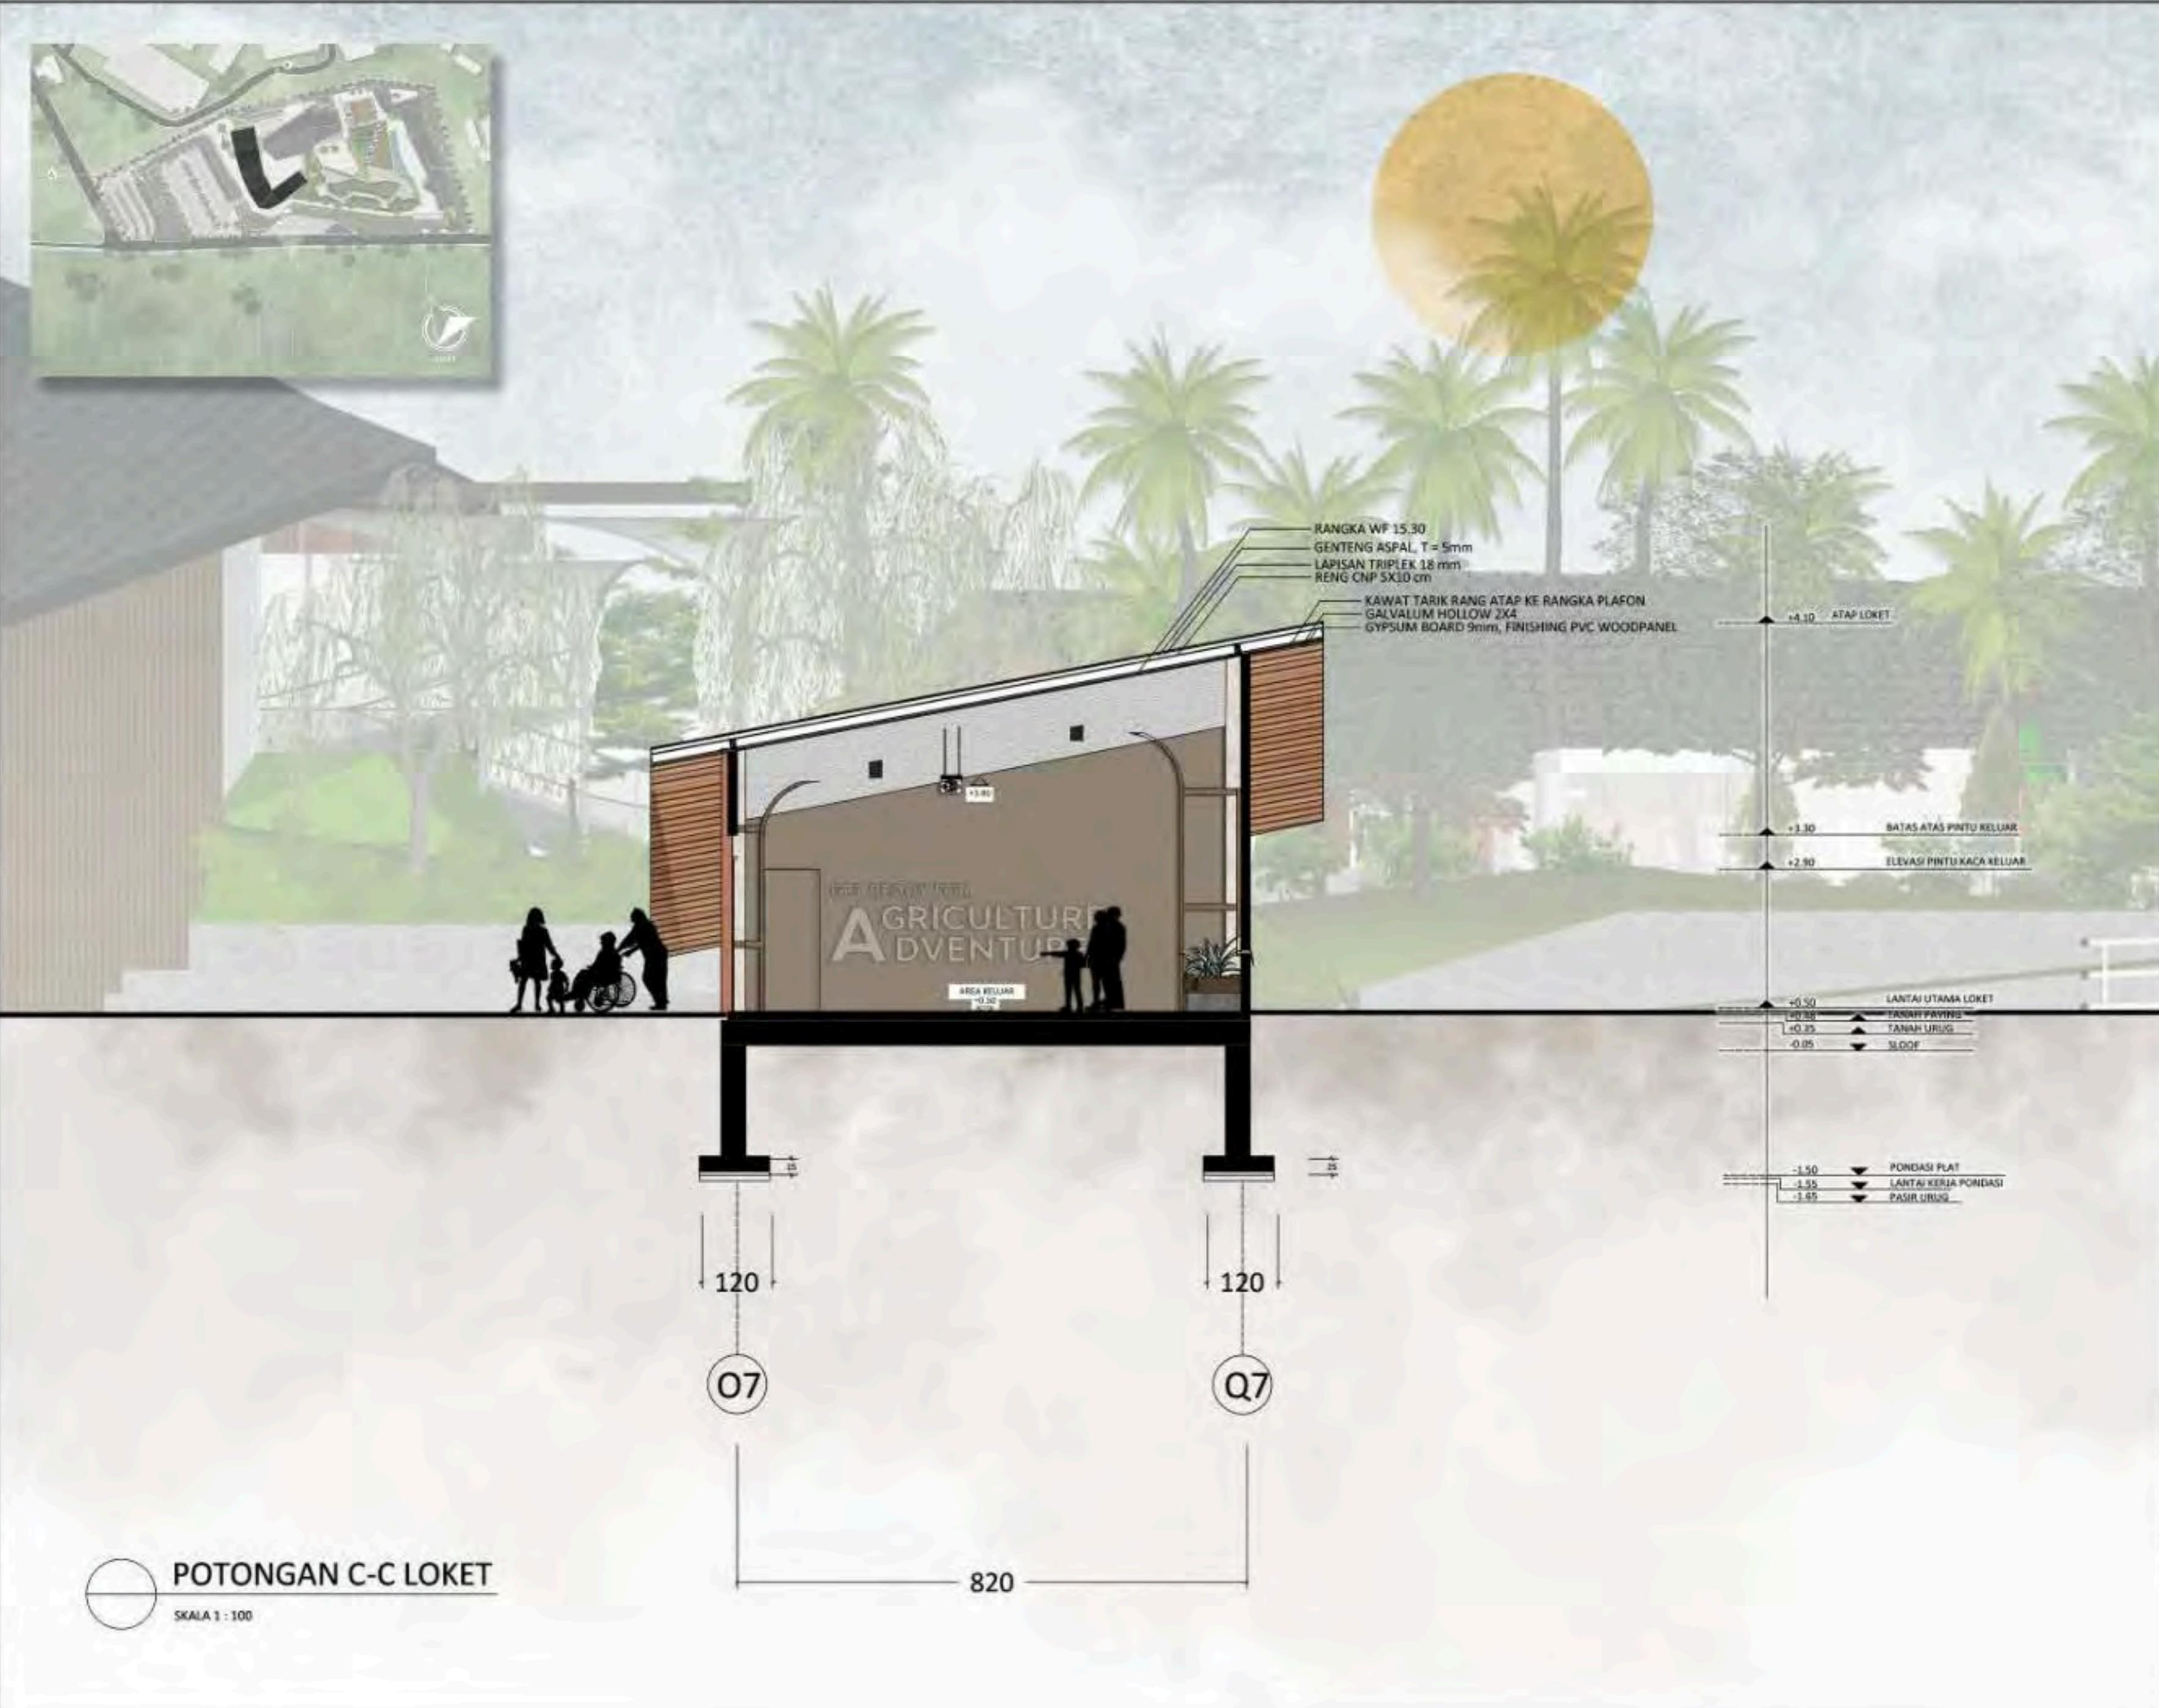



ARCHITECTURE  
UIN MALANG - INDONESIA

PRODI TEKNIK ARSITEKTUR  
FAKULTAS SAINS & TEKNOLOGI  
UNIVERSITAS ISLAM NEGERI  
MAULANA MALIK IBRAHIM MALANG

JUDUL PERANCANGAN :

BATU AGRI-MUSEUM :  
INTERACTIVE ARCHITECTURE FOR  
BETTER MUSEUM

LOKASI PERANCANGAN :

JL. JACK D, PESANGGRAHAN,  
BATU, KOTA BATU  
JAWA TIMUR

DIRANCANG OLEH :

SHAFIA KAMILA PUTRI CAHYANI  
19660072

DOSEN PEMBIMBING 1

PRIMA KURNIAWATY, S.T., M.Si

DOSEN PEMBIMBING 2

ELOK MUTIARA, M.T

JUDUL GAMBAR

PERSPEKTIF INTERIOR LOKET

SKALA

NO. GAMBAR



PERSPEKTIF INTERIOR LOKET



ARCHITECTURE  
UIN MALANG - INDONESIA

PRODI TEKNIK ARSITEKTUR  
FAKULTAS SAINS & TEKNOLOGI  
UNIVERSITAS ISLAM NEGERI  
MAULANA MALIK IBRAHIM MALANG

JUDUL PERANCANGAN :

BATU AGRI-MUSEUM :  
INTERACTIVE ARCHITECTURE FOR  
BETTER MUSEUM

LOKASI PERANCANGAN :

JL. JACK D. PESANGGRAHAN,  
BATU, KOTA BATU  
JAWA TIMUR

DIRANCANG OLEH :

SHAFIA KAMILA PUTRI CAHYANI  
19660072

DOSEN PEMBIMBING 1

PRIMA KURNIAWATY, S.T., M.Si

DOSEN PEMBIMBING 2

ELOK MUTIARA, M.T


JUDUL GAMBAR

DENAH MUSEUM LANTAI 1

SKALA

1:200

NO. GAMBAR

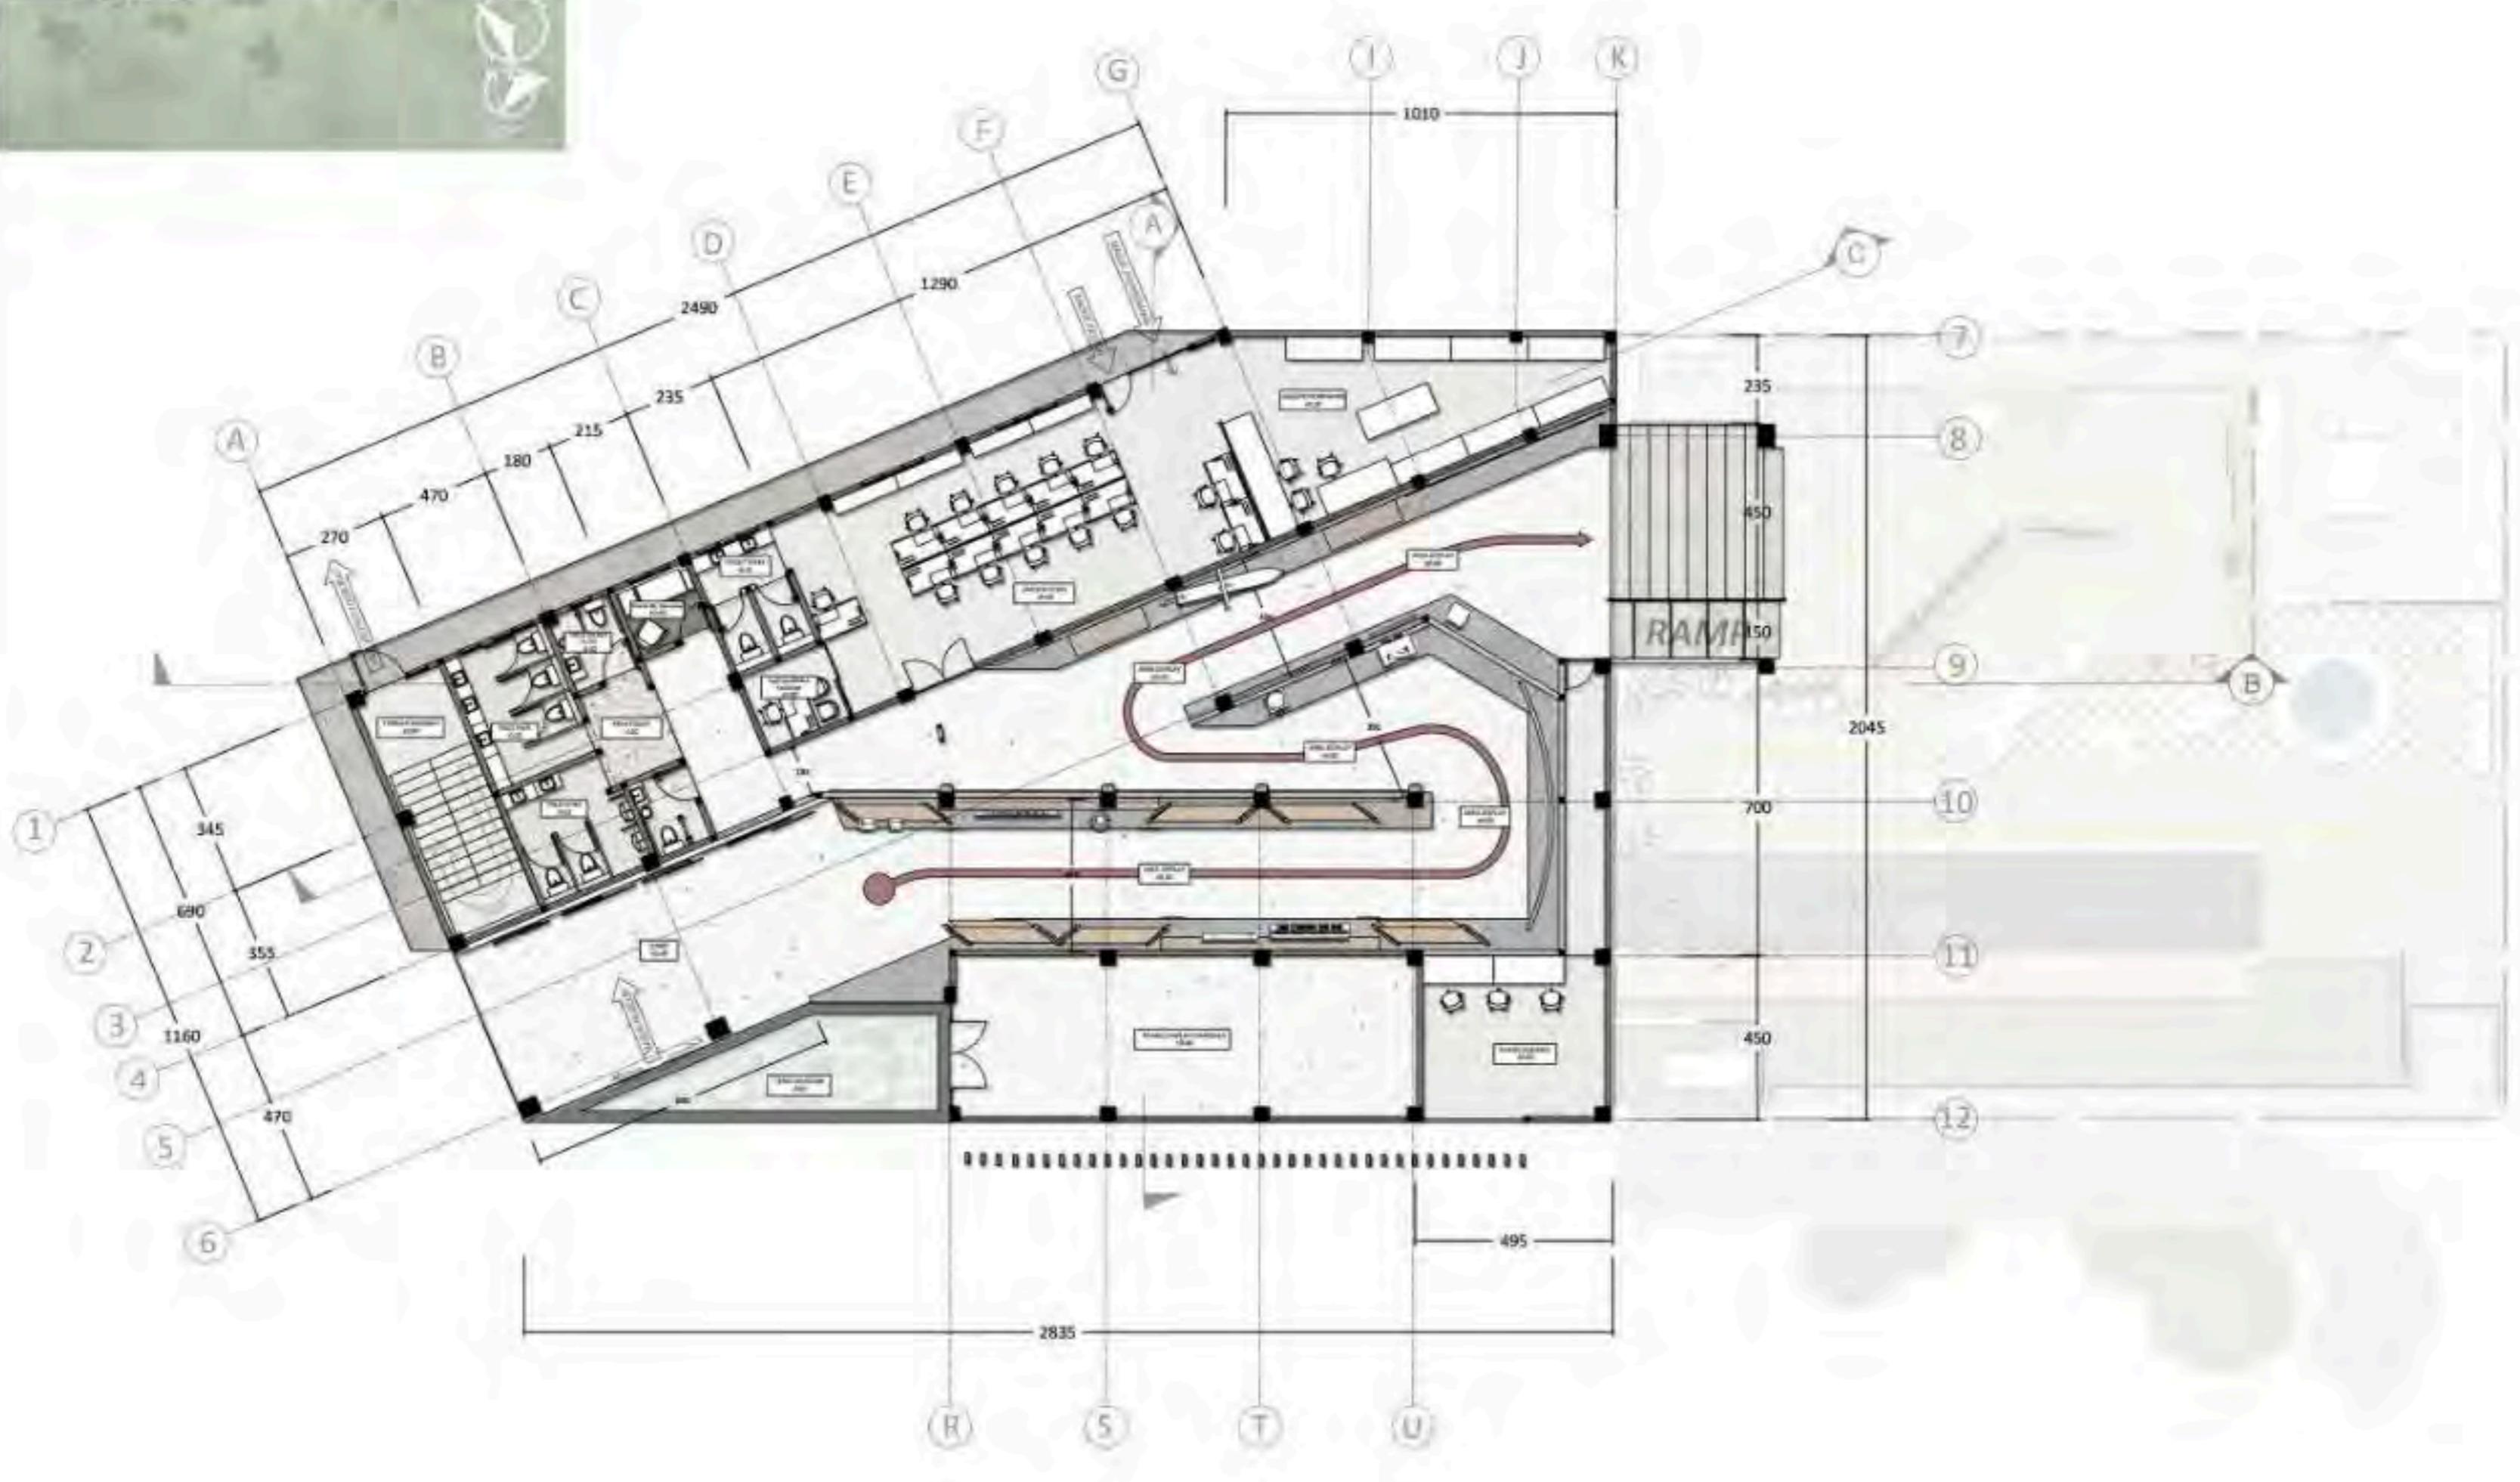

DENAH MUSEUM LANTAI 1  
SKALA 1:200



**ARCHITECTURE**  
UIN MALANG - INDONESIA

PRODI TEKNIK ARSITEKTUR  
FAKULTAS SAINS & TEKNOLOGI  
UNIVERSITAS ISLAM NEGERI  
MAULANA MALIK IBRAHIM MALANG

JUDUL PERANCANGAN :

BATU AGRI-MUSEUM :  
INTERACTIVE ARCHITECTURE FOR  
BETTER MUSEUM

LOKASI PERANCANGAN :

JL. JACK D. PESANGGRAHAN,  
BATU, KOTA BATU  
JAWA TIMUR

DIRANCANG OLEH :

SHAFIA KAMILA PUTRI CAHYANI  
19660072

DOSEN PEMBIMBING 1

PRIMA KURNIAWATY, S.T., M.SI

DOSEN PEMBIMBING 2

ELOK MUTIARA, M.T



JUDUL GAMBAR

DENAH MUSEUM LANTAI 2

SKALA

1:200

NO. GAMBAR

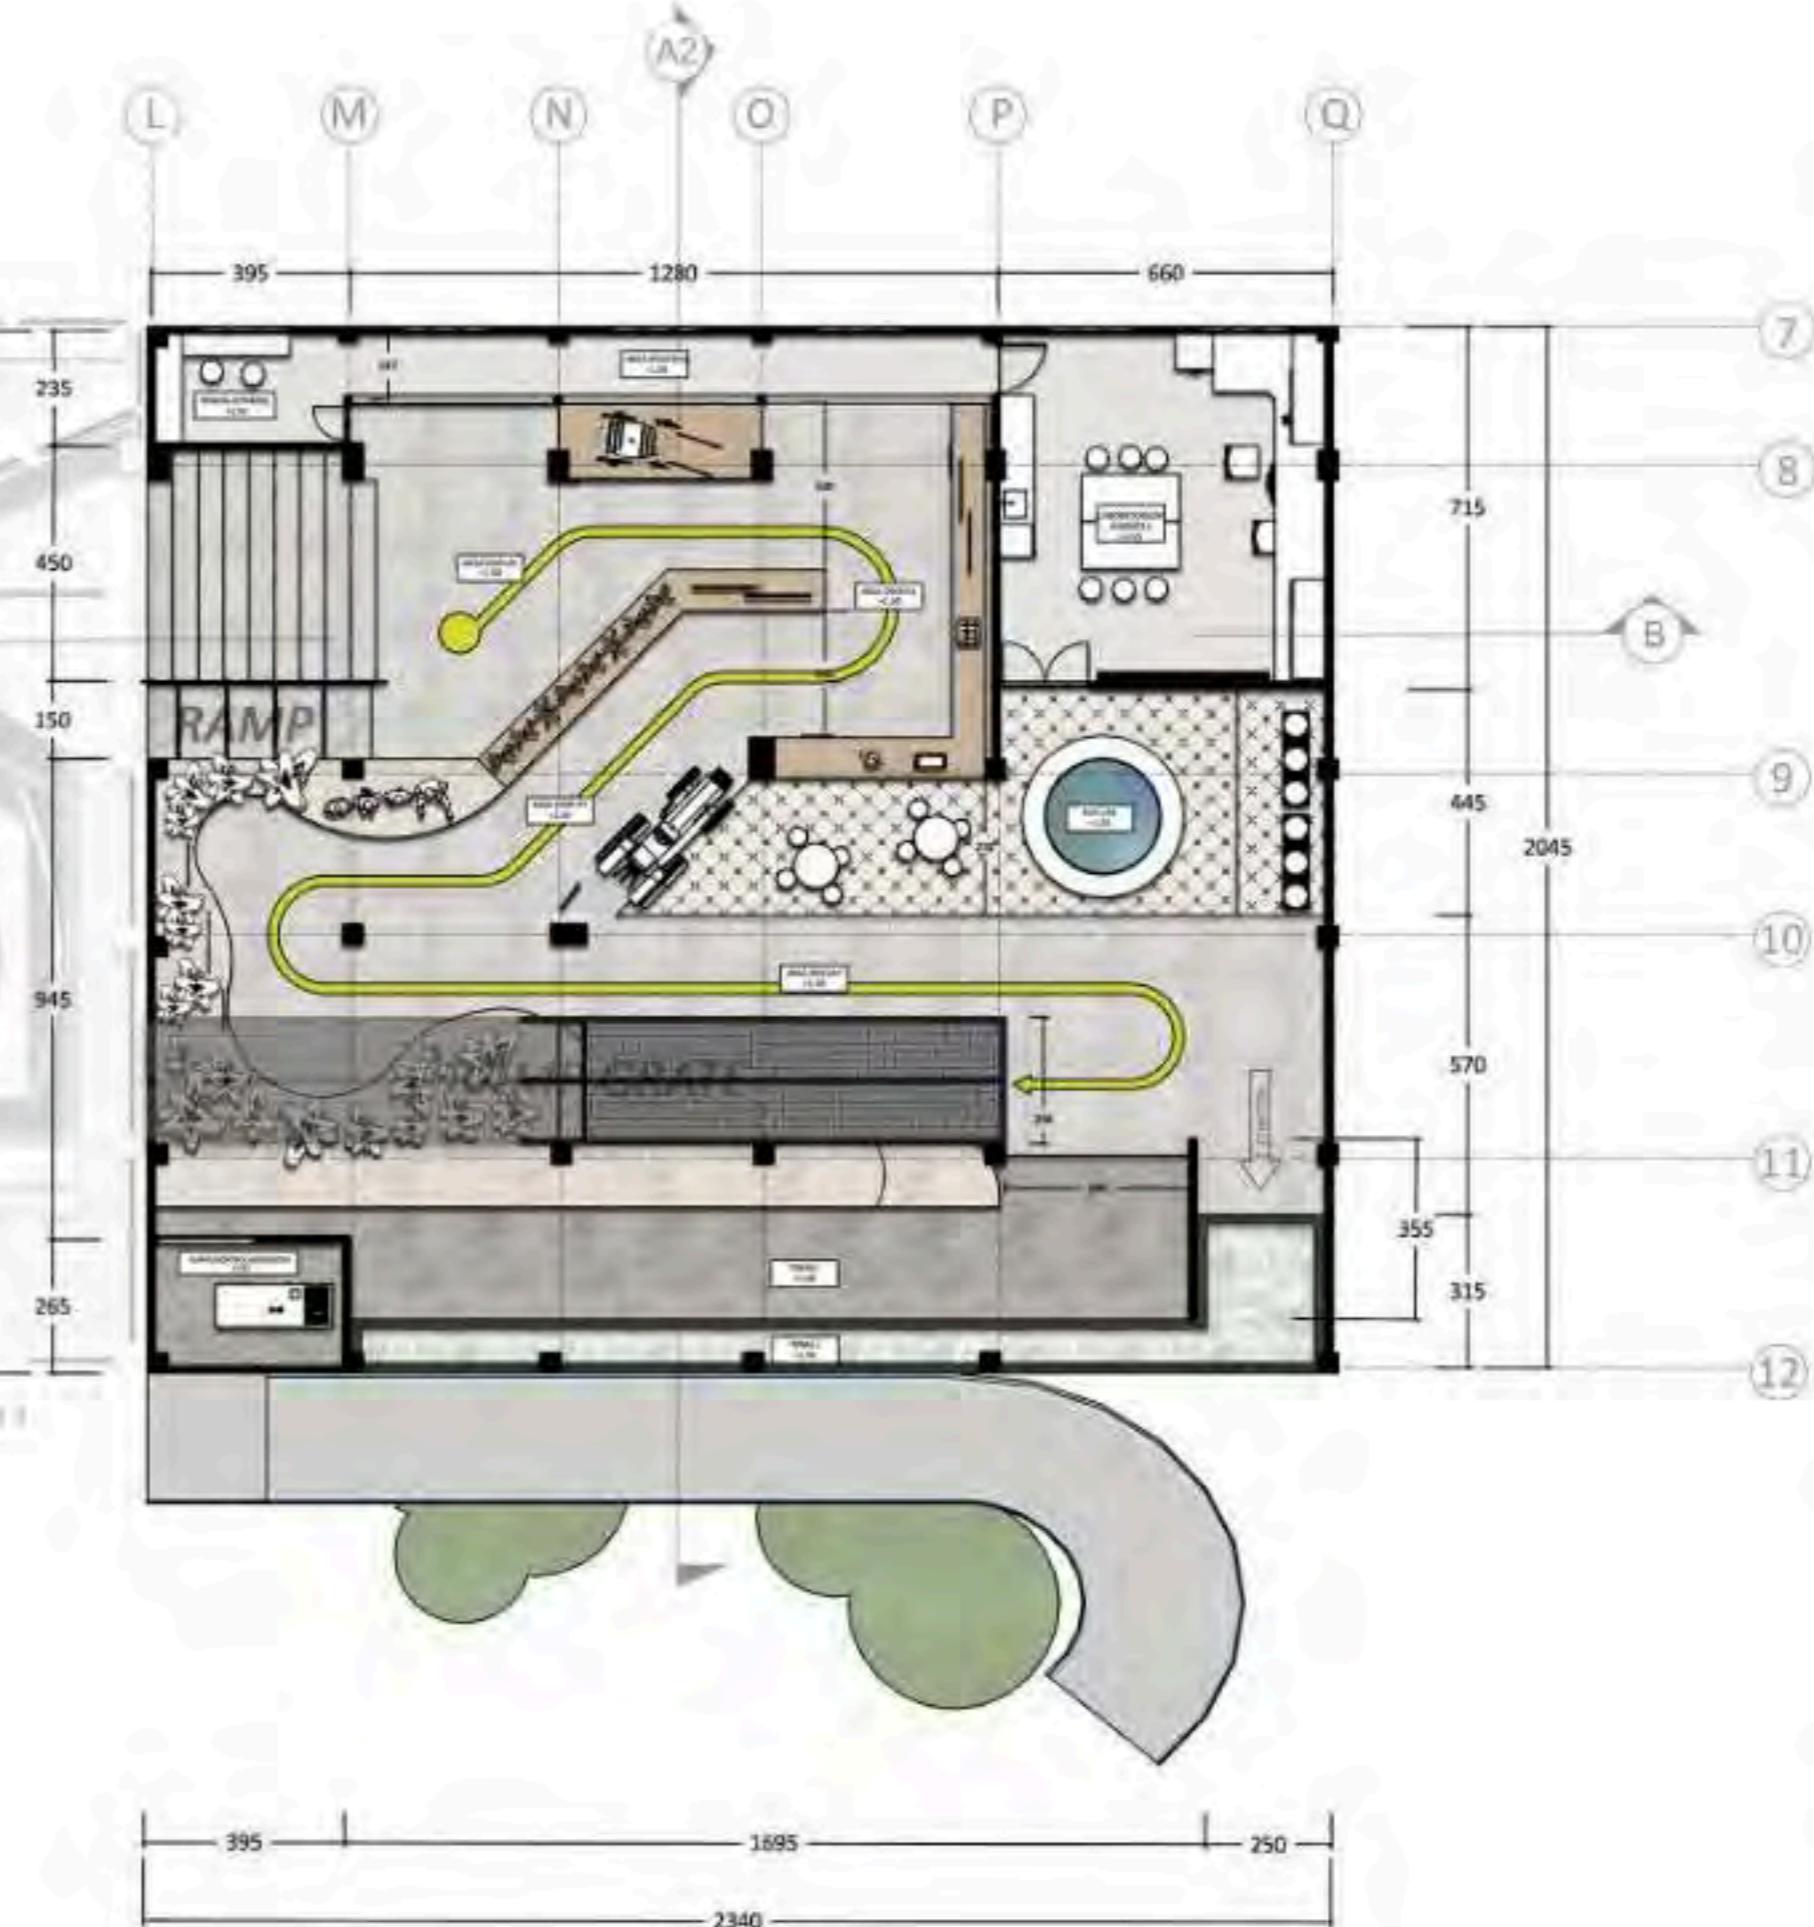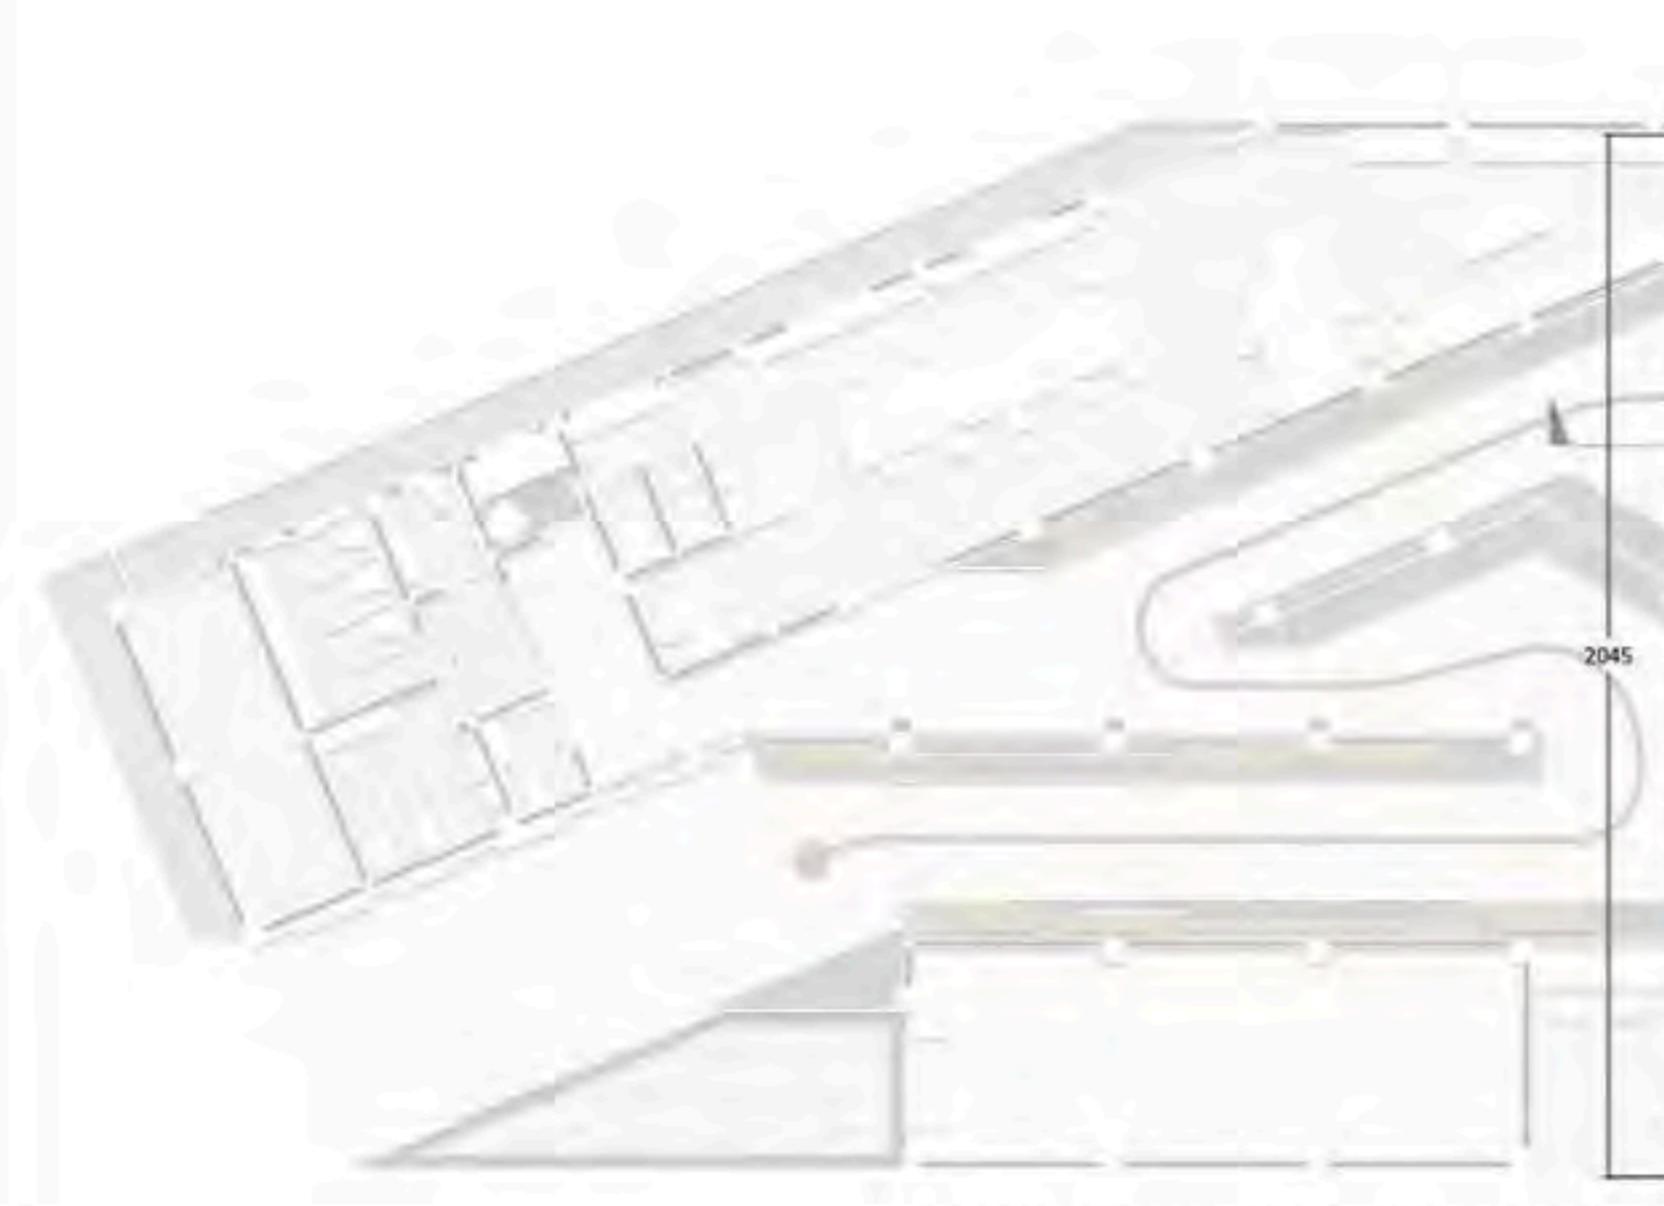

**DENAH MUSEUM LANTAI 2**  
SKALA 1:200



ARCHITECTURE  
UIN MALANG - INDONESIA

PRODI TEKNIK ARSITEKTUR  
FAKULTAS SAINS & TEKNOLOGI  
UNIVERSITAS ISLAM NEGERI  
MAULANA MALIK IBRAHIM MALANG

JUDUL PERANCANGAN :

BATU AGRI-MUSEUM :  
INTERACTIVE ARCHITECTURE FOR  
BETTER MUSEUM

LOKASI PERANCANGAN :

JL. JACK D. PESANGGRAHAN,  
BATU, KOTA BATU  
JAWA TIMUR

DIRANCANG OLEH :

SHAFIA KAMILA PUTRI CAHYANI  
19660072

DOSEN PEMBIMBING 1

PRIMA KURNIAWATY, S.T., M.SI

DOSEN PEMBIMBING 2

ELOK MUTIARA, M.T


JUDUL GAMBAR

DENAH MUSEUM LANTAI 3

SKALA

1:200

NO. GAMBAR

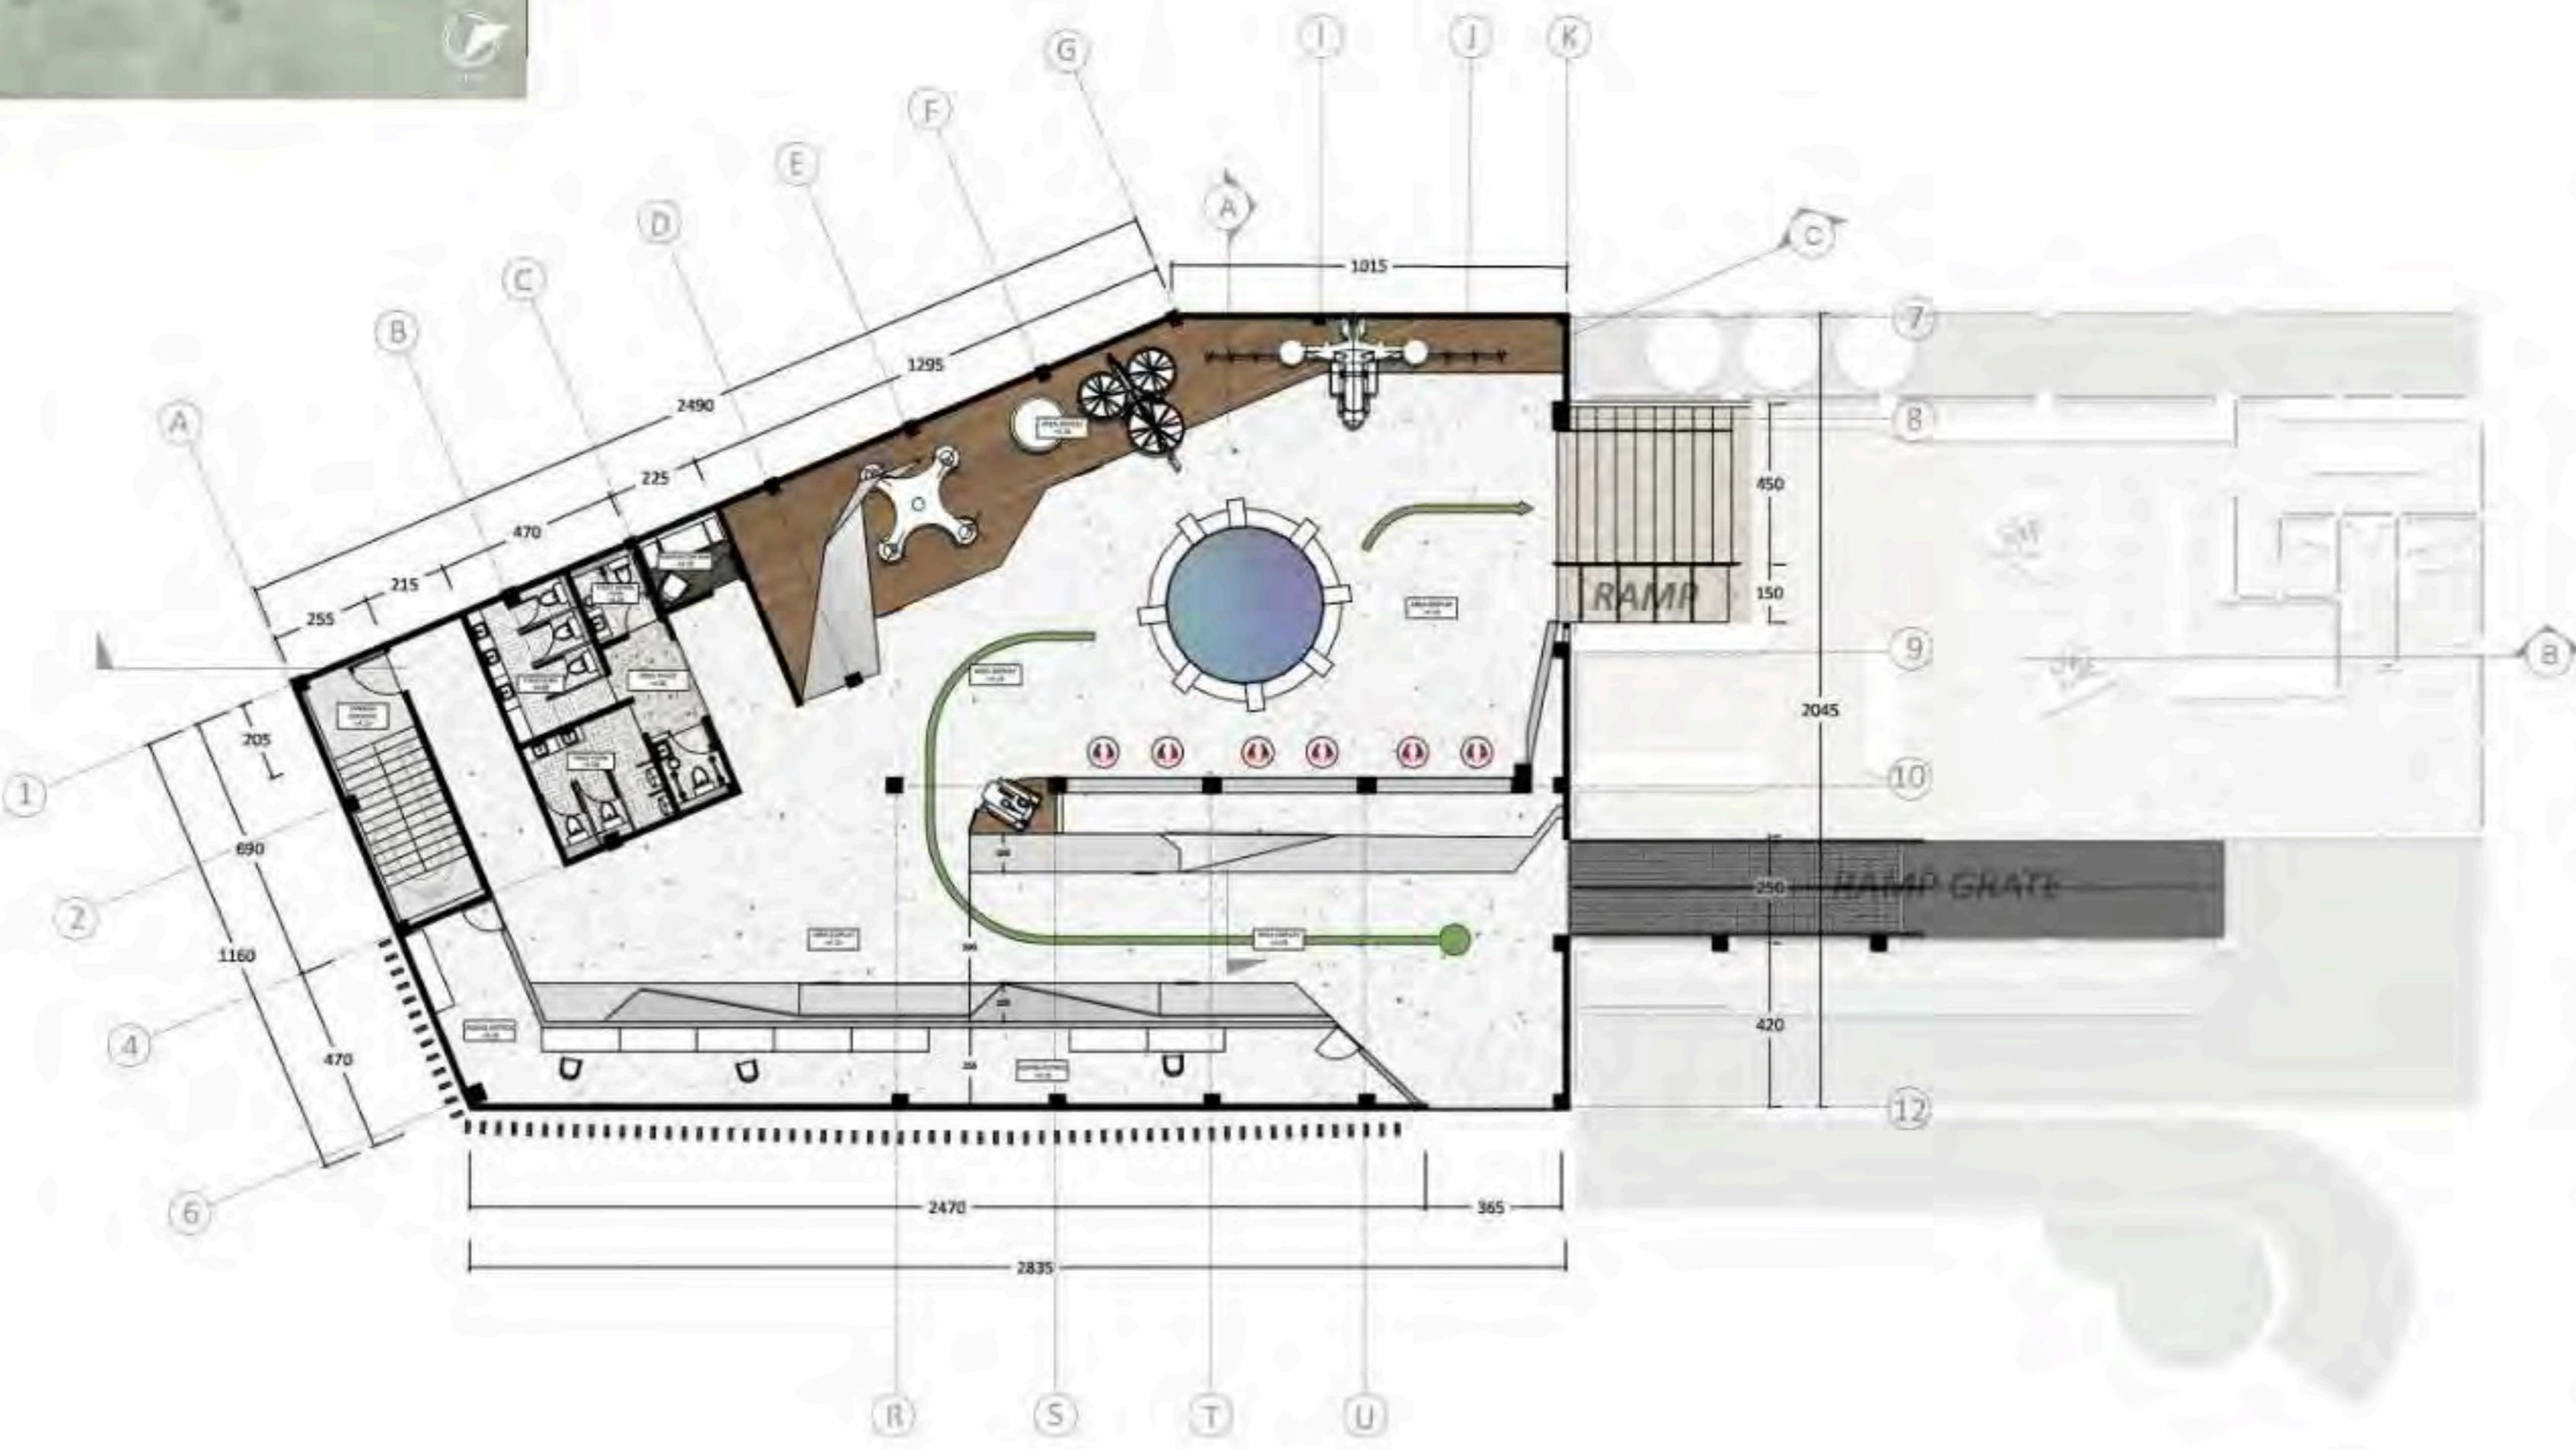

DENAH MUSEUM LANTAI 3  
SKALA 1:200



**ARCHITECTURE**  
UIN MALANG - INDONESIA

PRODI TEKNIK ARSITEKTUR  
FAKULTAS SAINS & TEKNOLOGI  
UNIVERSITAS ISLAM NEGERI  
MAULANA MALIK IBRAHIM MALANG

JUDUL PERANCANGAN :

BATU AGRI-MUSEUM :  
INTERACTIVE ARCHITECTURE FOR  
BETTER MUSEUM

LOKASI PERANCANGAN :

JL. JACK D. PESANGGRAHAN,  
BATU, KOTA BATU  
JAWA TIMUR

DIRANCANG OLEH :

SHAFIA KAMILA PUTRI CAHYANI  
19660072

DOSEN PEMBIMBING 1

PRIMA KURNIAWATY, S.T., M.SI

DOSEN PEMBIMBING 2

ELOK MUTIARA, M.T


JUDUL GAMBAR

DENAH MUSEUM LANTAI 4

SKALA

1:200

NO. GAMBAR

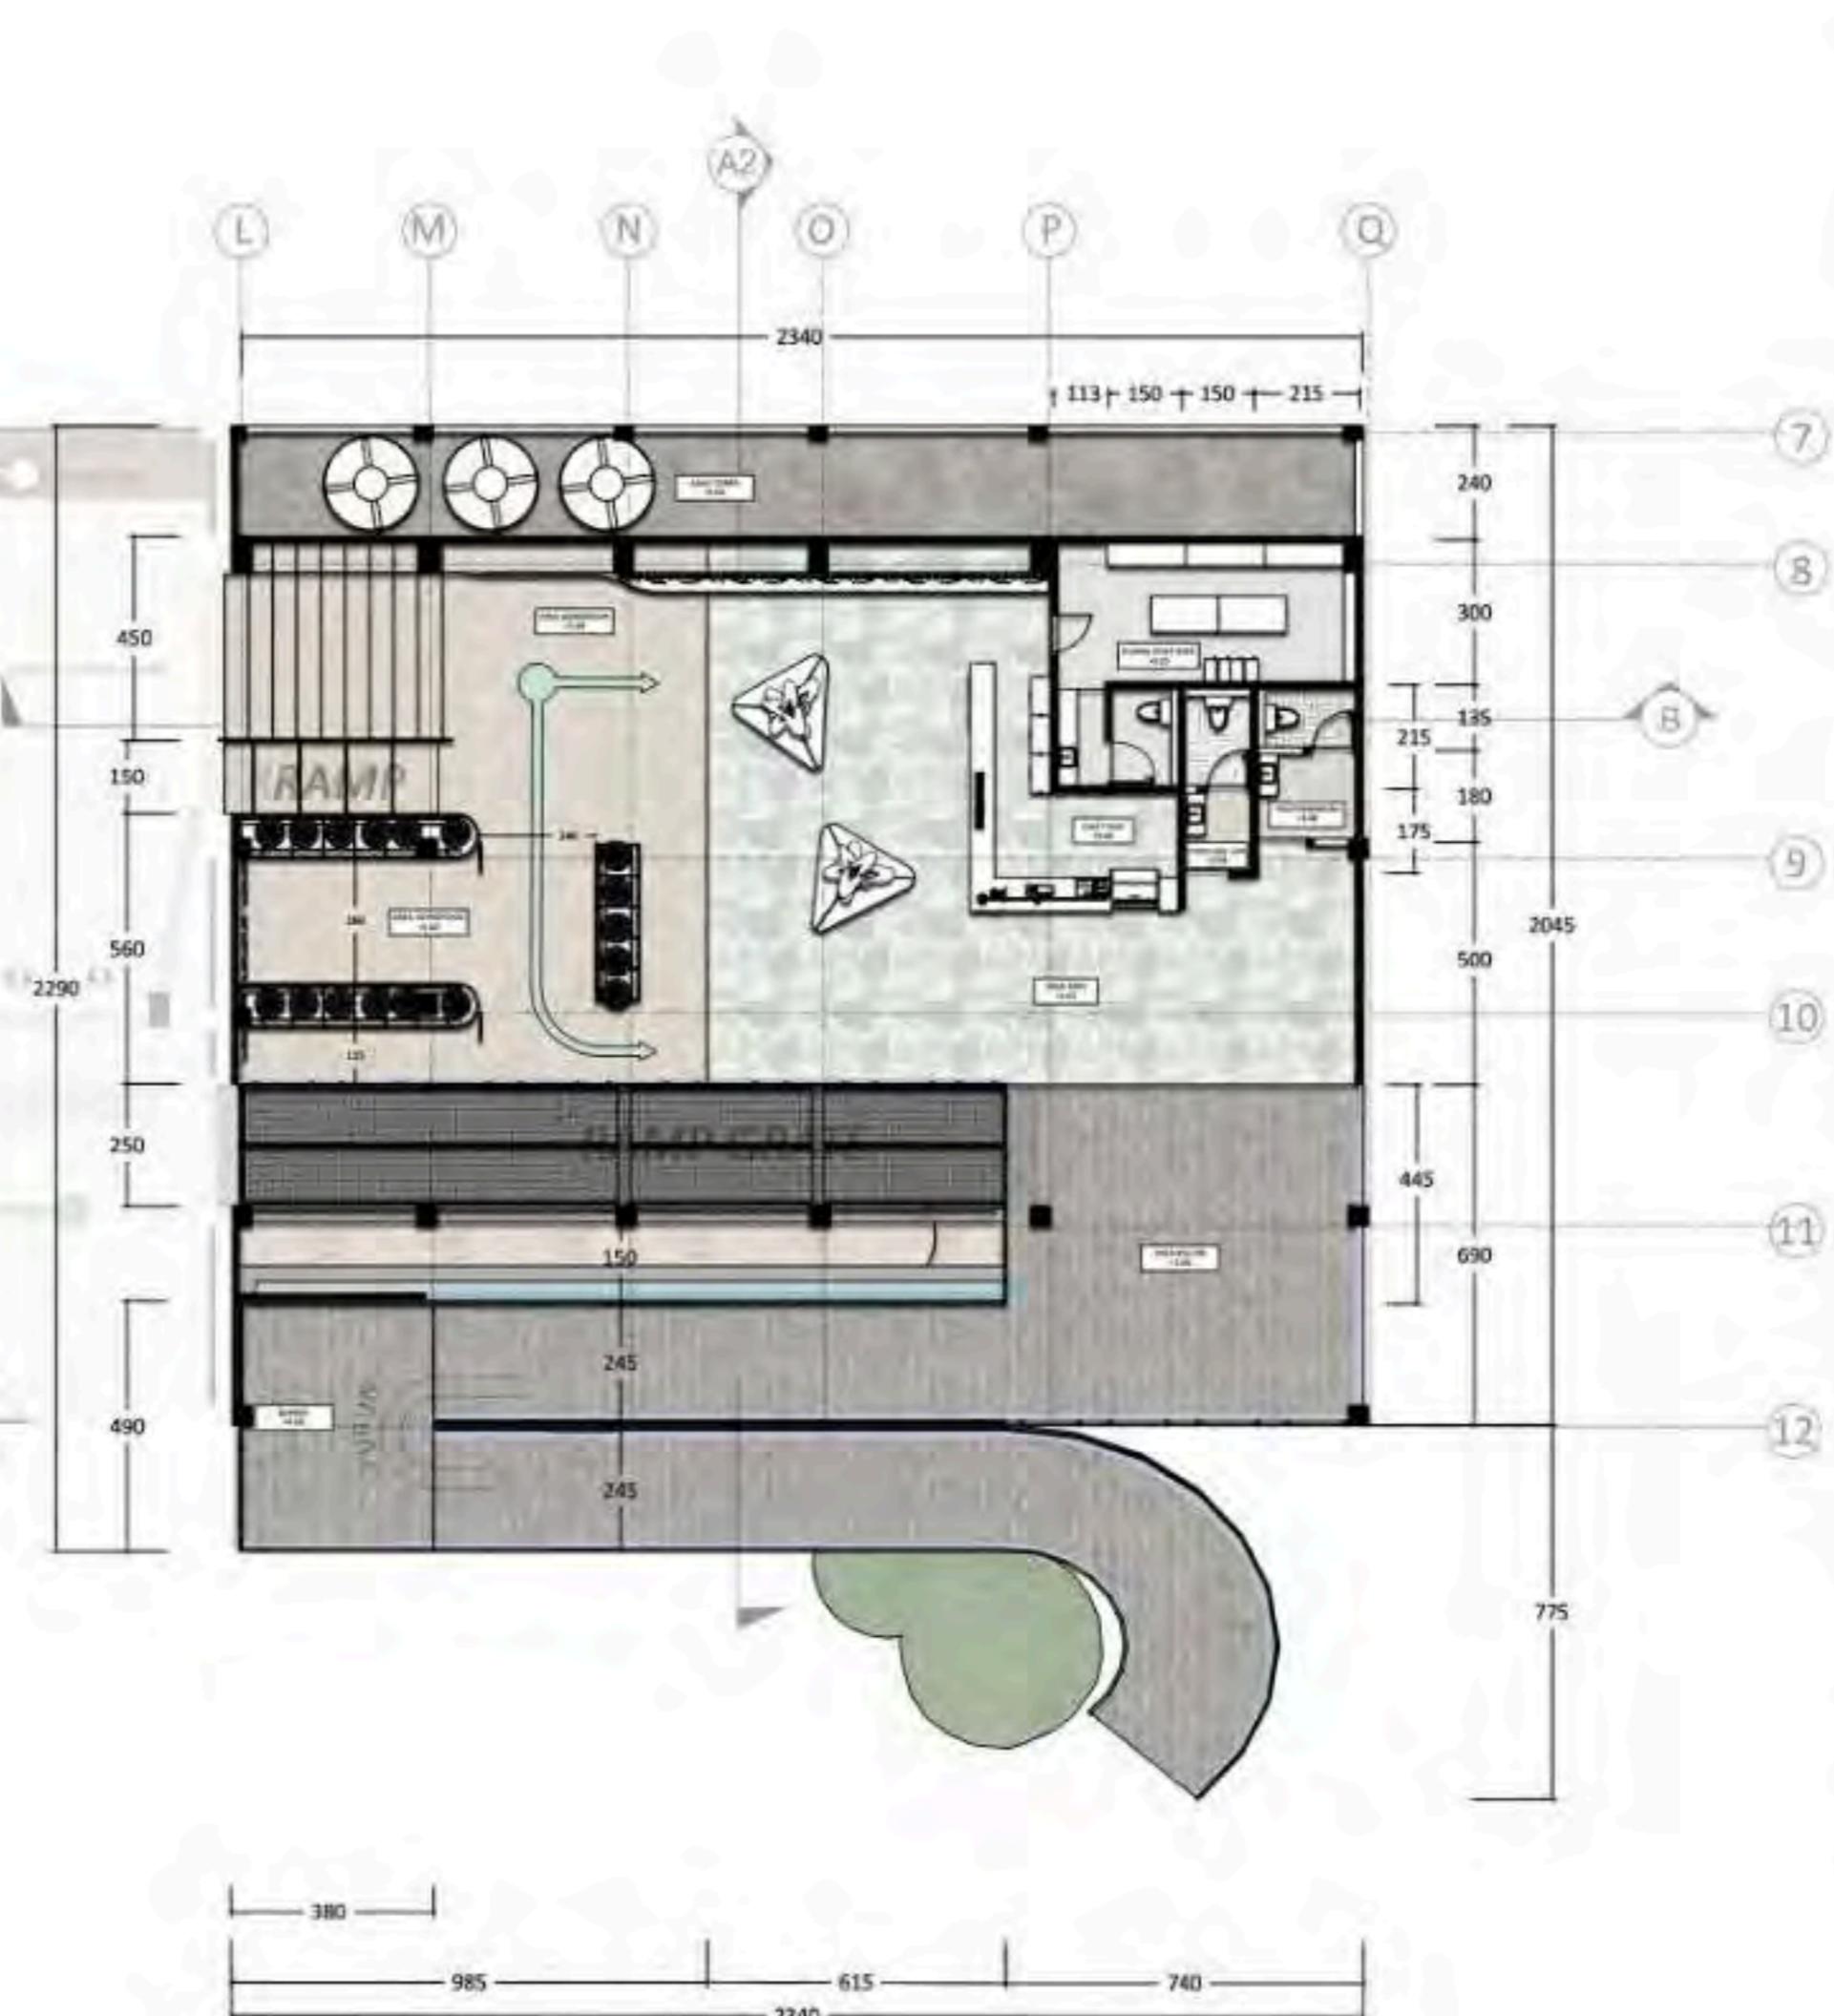

**DENAH MUSEUM LANTAI 4**  
SKALA 1:200



ARCHITECTURE  
UIN MALANG - INDONESIA

PRODI TEKNIK ARSITEKTUR  
FAKULTAS SAINS & TEKNOLOGI  
UNIVERSITAS ISLAM NEGERI  
MAULANA MALIK IBRAHIM MALANG

JUDUL PERANCANGAN :

BATU AGRI-MUSEUM :  
INTERACTIVE ARCHITECTURE FOR  
BETTER MUSEUM

LOKASI PERANCANGAN :

JL. JACK D. PESANGGRAHAN,  
BATU, KOTA BATU  
JAWA TIMUR

DIRANCANG OLEH :

SHAFI KAMILA PUTRI CAHYANI  
19660072

DOSEN PEMBIMBING 1

PRIMA KURNIAWATY, S.T., M.SI

DOSEN PEMBIMBING 2

ELOK MUTIARA, M.T

JUDUL GAMBAR

TAMPAK DEPAN DAN BELAKANG  
MUSEUM

SKALA

1:250

NO. GAMBAR



TAMPAK DEPAN MUSEUM

SKALA 1 : 250



TAMPAK BELAKANG MUSEUM

SKALA 1 : 250



ARCHITECTURE  
UIN MALANG - INDONESIA

PRODI TEKNIK ARSITEKTUR  
FAKULTAS SAINS & TEKNOLOGI  
UNIVERSITAS ISLAM NEGERI  
MAULANA MALIK IBRAHIM MALANG

JUDUL PERANCANGAN :

BATU AGRI-MUSEUM :  
INTERACTIVE ARCHITECTURE FOR  
BETTER MUSEUM

LOKASI PERANCANGAN :

JL. JACK D, PESANGGRAHAN,  
BATU, KOTA BATU  
JAWA TIMUR

DIRANCANG OLEH :

SHAFI KAMILA PUTRI CAHYANI  
19660072

DOSEN PEMBIMBING 1

PRIMA KURNIAWATY, S.T., M.SI

DOSEN PEMBIMBING 2

ELOK MUTIARA, M.T

JUDUL GAMBAR

TAMPAK SAMPING KANAN DAN KIRI  
MUSEUM

SKALA

1:200

NO. GAMBAR



TAMPAK SAMPING KANAN MUSEUM

SKALA 1: 200

85 - 30



TAMPAK SAMPING KIRI MUSEUM

SKALA 1: 200

770 | 700 | 1120 | 245



ARCHITECTURE  
UIN MALANG - INDONESIA

PRODI TEKNIK ARSITEKTUR  
FAKULTAS SAINS & TEKNOLOGI  
UNIVERSITAS ISLAM NEGERI  
MAULANA MALIK IBRAHIM MALANG

JUDUL PERANCANGAN :

BATU AGRI-MUSEUM :  
INTERACTIVE ARCHITECTURE FOR  
BETTER MUSEUM

LOKASI PERANCANGAN :

JL. JACK D. PESANGGRAHAN,  
BATU, KOTA BATU  
JAWA TIMUR

DIRANCANG OLEH :

SHAFI KAMILA PUTRI CAHYANI  
19660072

DOSEN PEMBIMBING 1

PRIMA KURNIAWATY, S.T., M.SI

DOSEN PEMBIMBING 2

ELOK MUTIARA, M.T


JUDUL GAMBAR

POTONGAN AA  
MUSEUM

SKALA

1:200

NO. GAMBAR

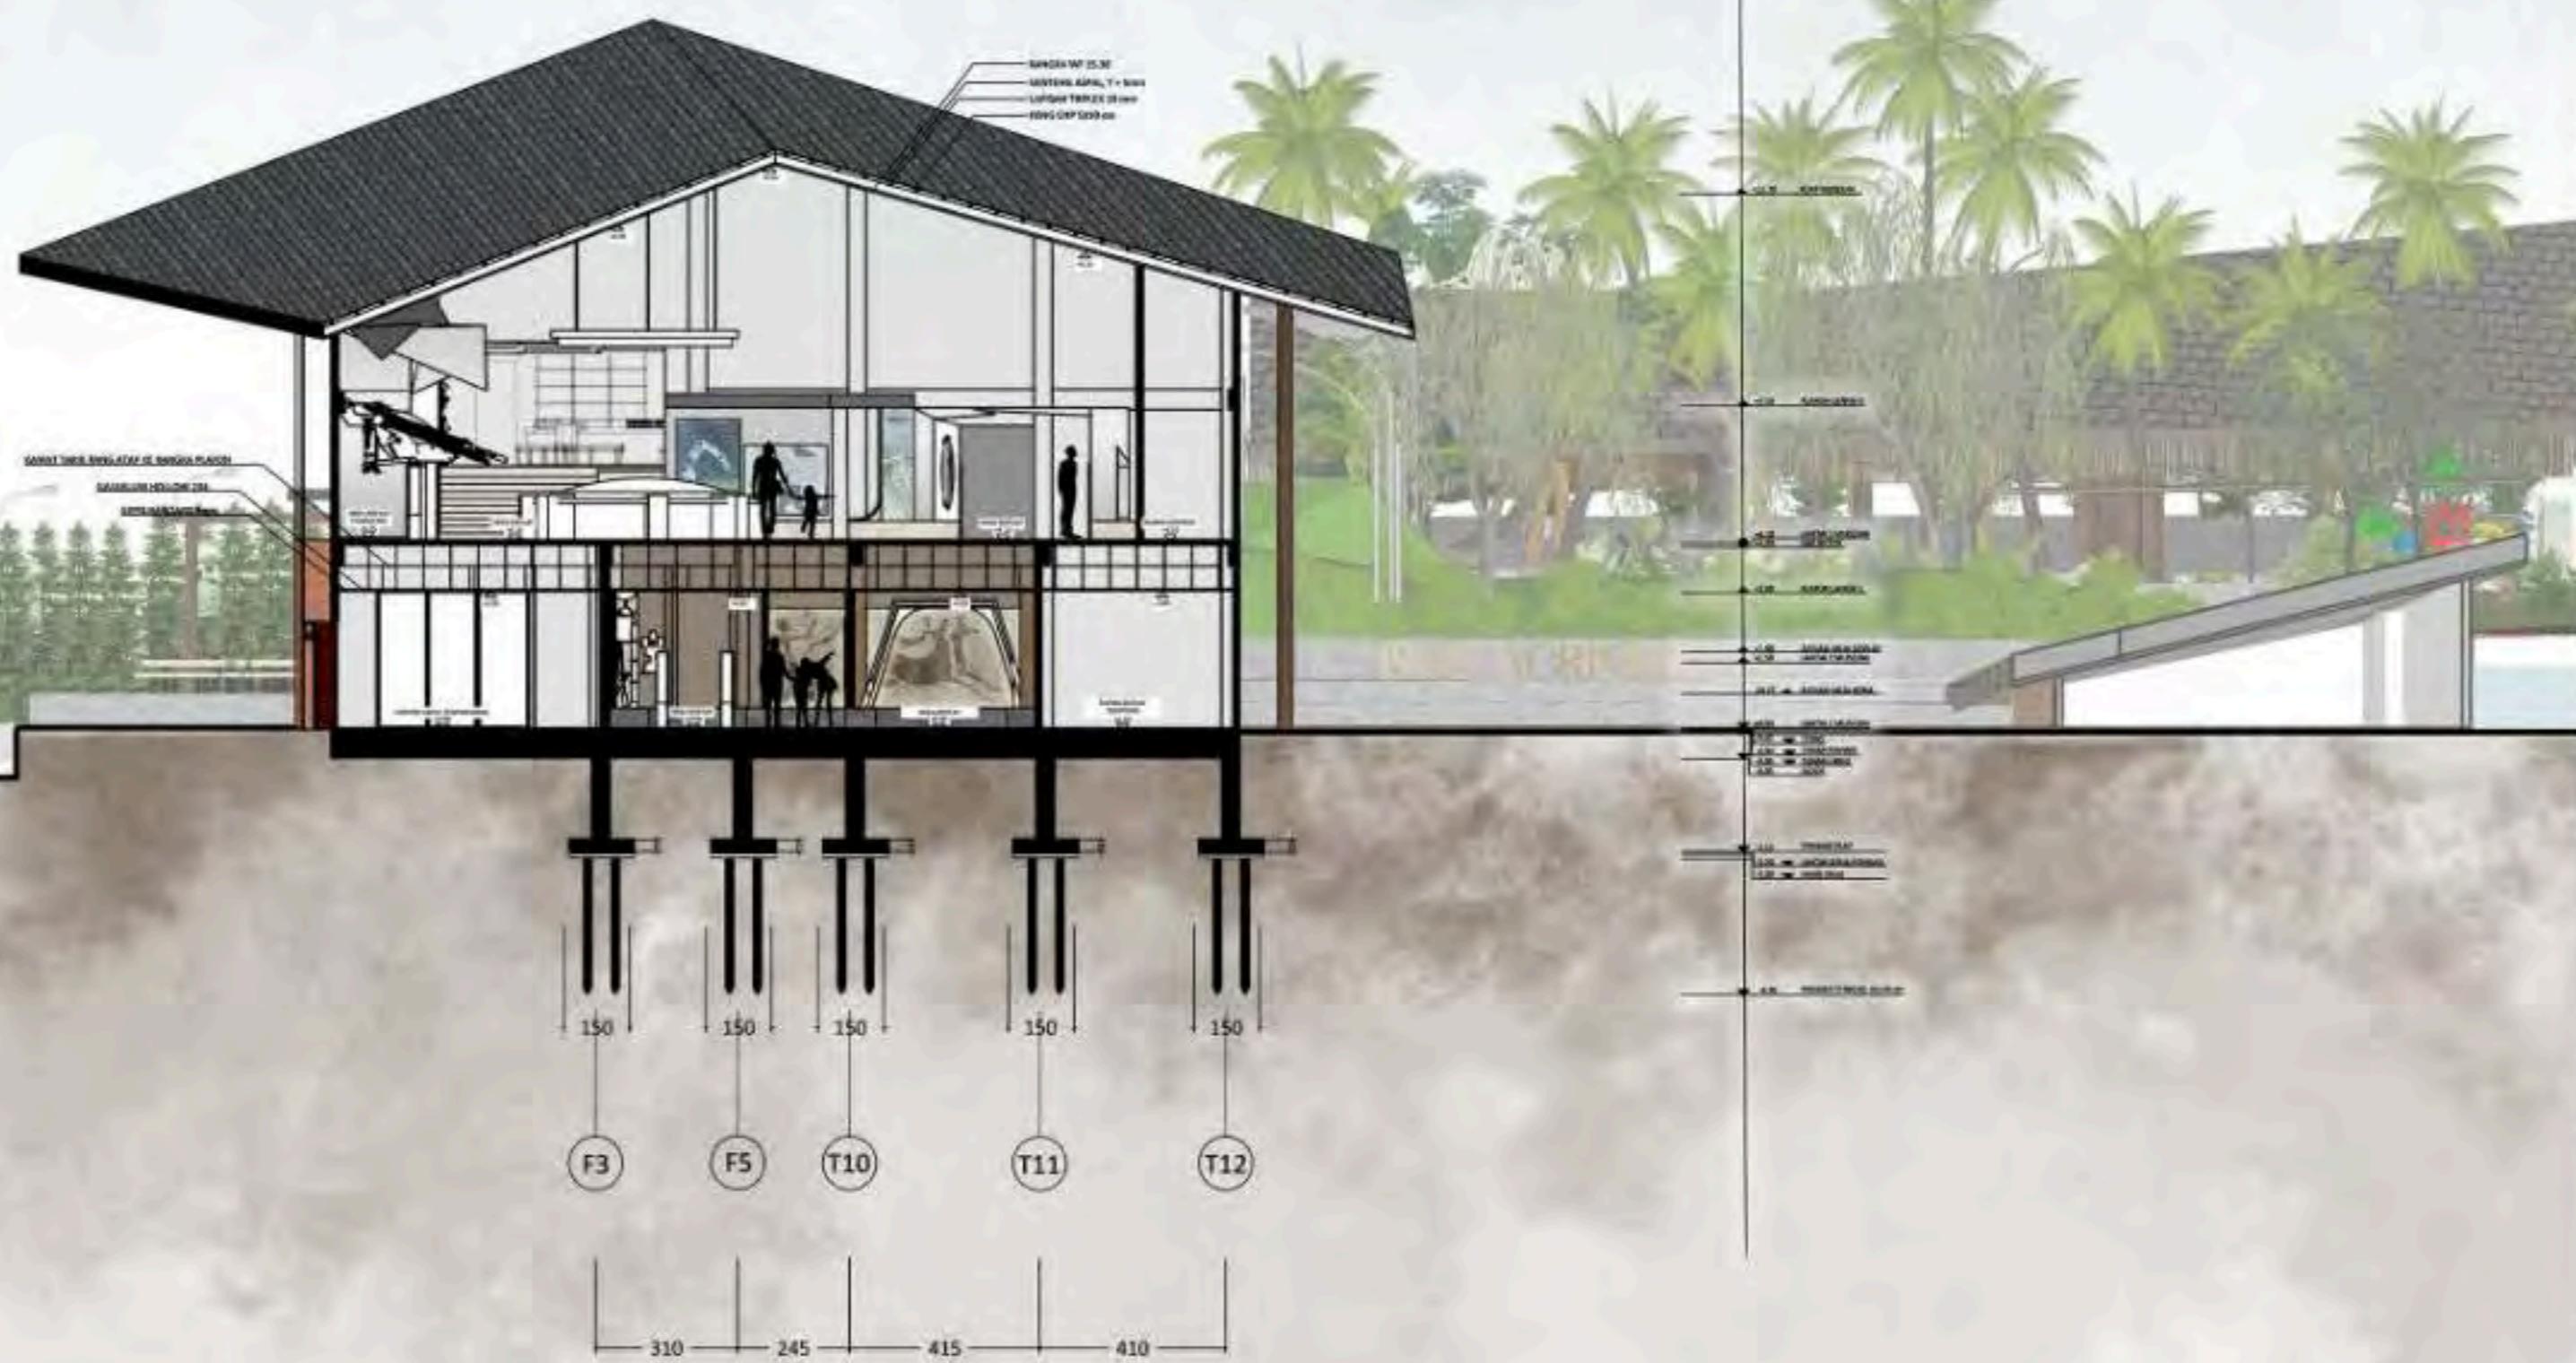

POTONGAN A-A MUSEUM  
SKALA 1:200



ARCHITECTURE  
UIN MALANG - INDONESIA

PRODI TEKNIK ARSITEKTUR  
FAKULTAS SAINS & TEKNOLOGI  
UNIVERSITAS ISLAM NEGERI  
MAULANA MALIK IBRAHIM MALANG

JUDUL PERANCANGAN :

BATU AGRI-MUSEUM :  
INTERACTIVE ARCHITECTURE FOR  
BETTER MUSEUM

LOKASI PERANCANGAN :

JL. JACK D. PESANGGRAHAN,  
BATU, KOTA BATU  
JAWA TIMUR

DIRANCANG OLEH :

SHAFIA KAMILA PUTRI CAHYANI  
19660072

DOSEN PEMBIMBING 1

PRIMA KURNIAWATY, S.T., M.SI

DOSEN PEMBIMBING 2

ELOK MUTIARA, M.T


JUDUL GAMBAR

POTONGAN AA2  
MUSEUM

SKALA

1:200

NO. GAMBAR

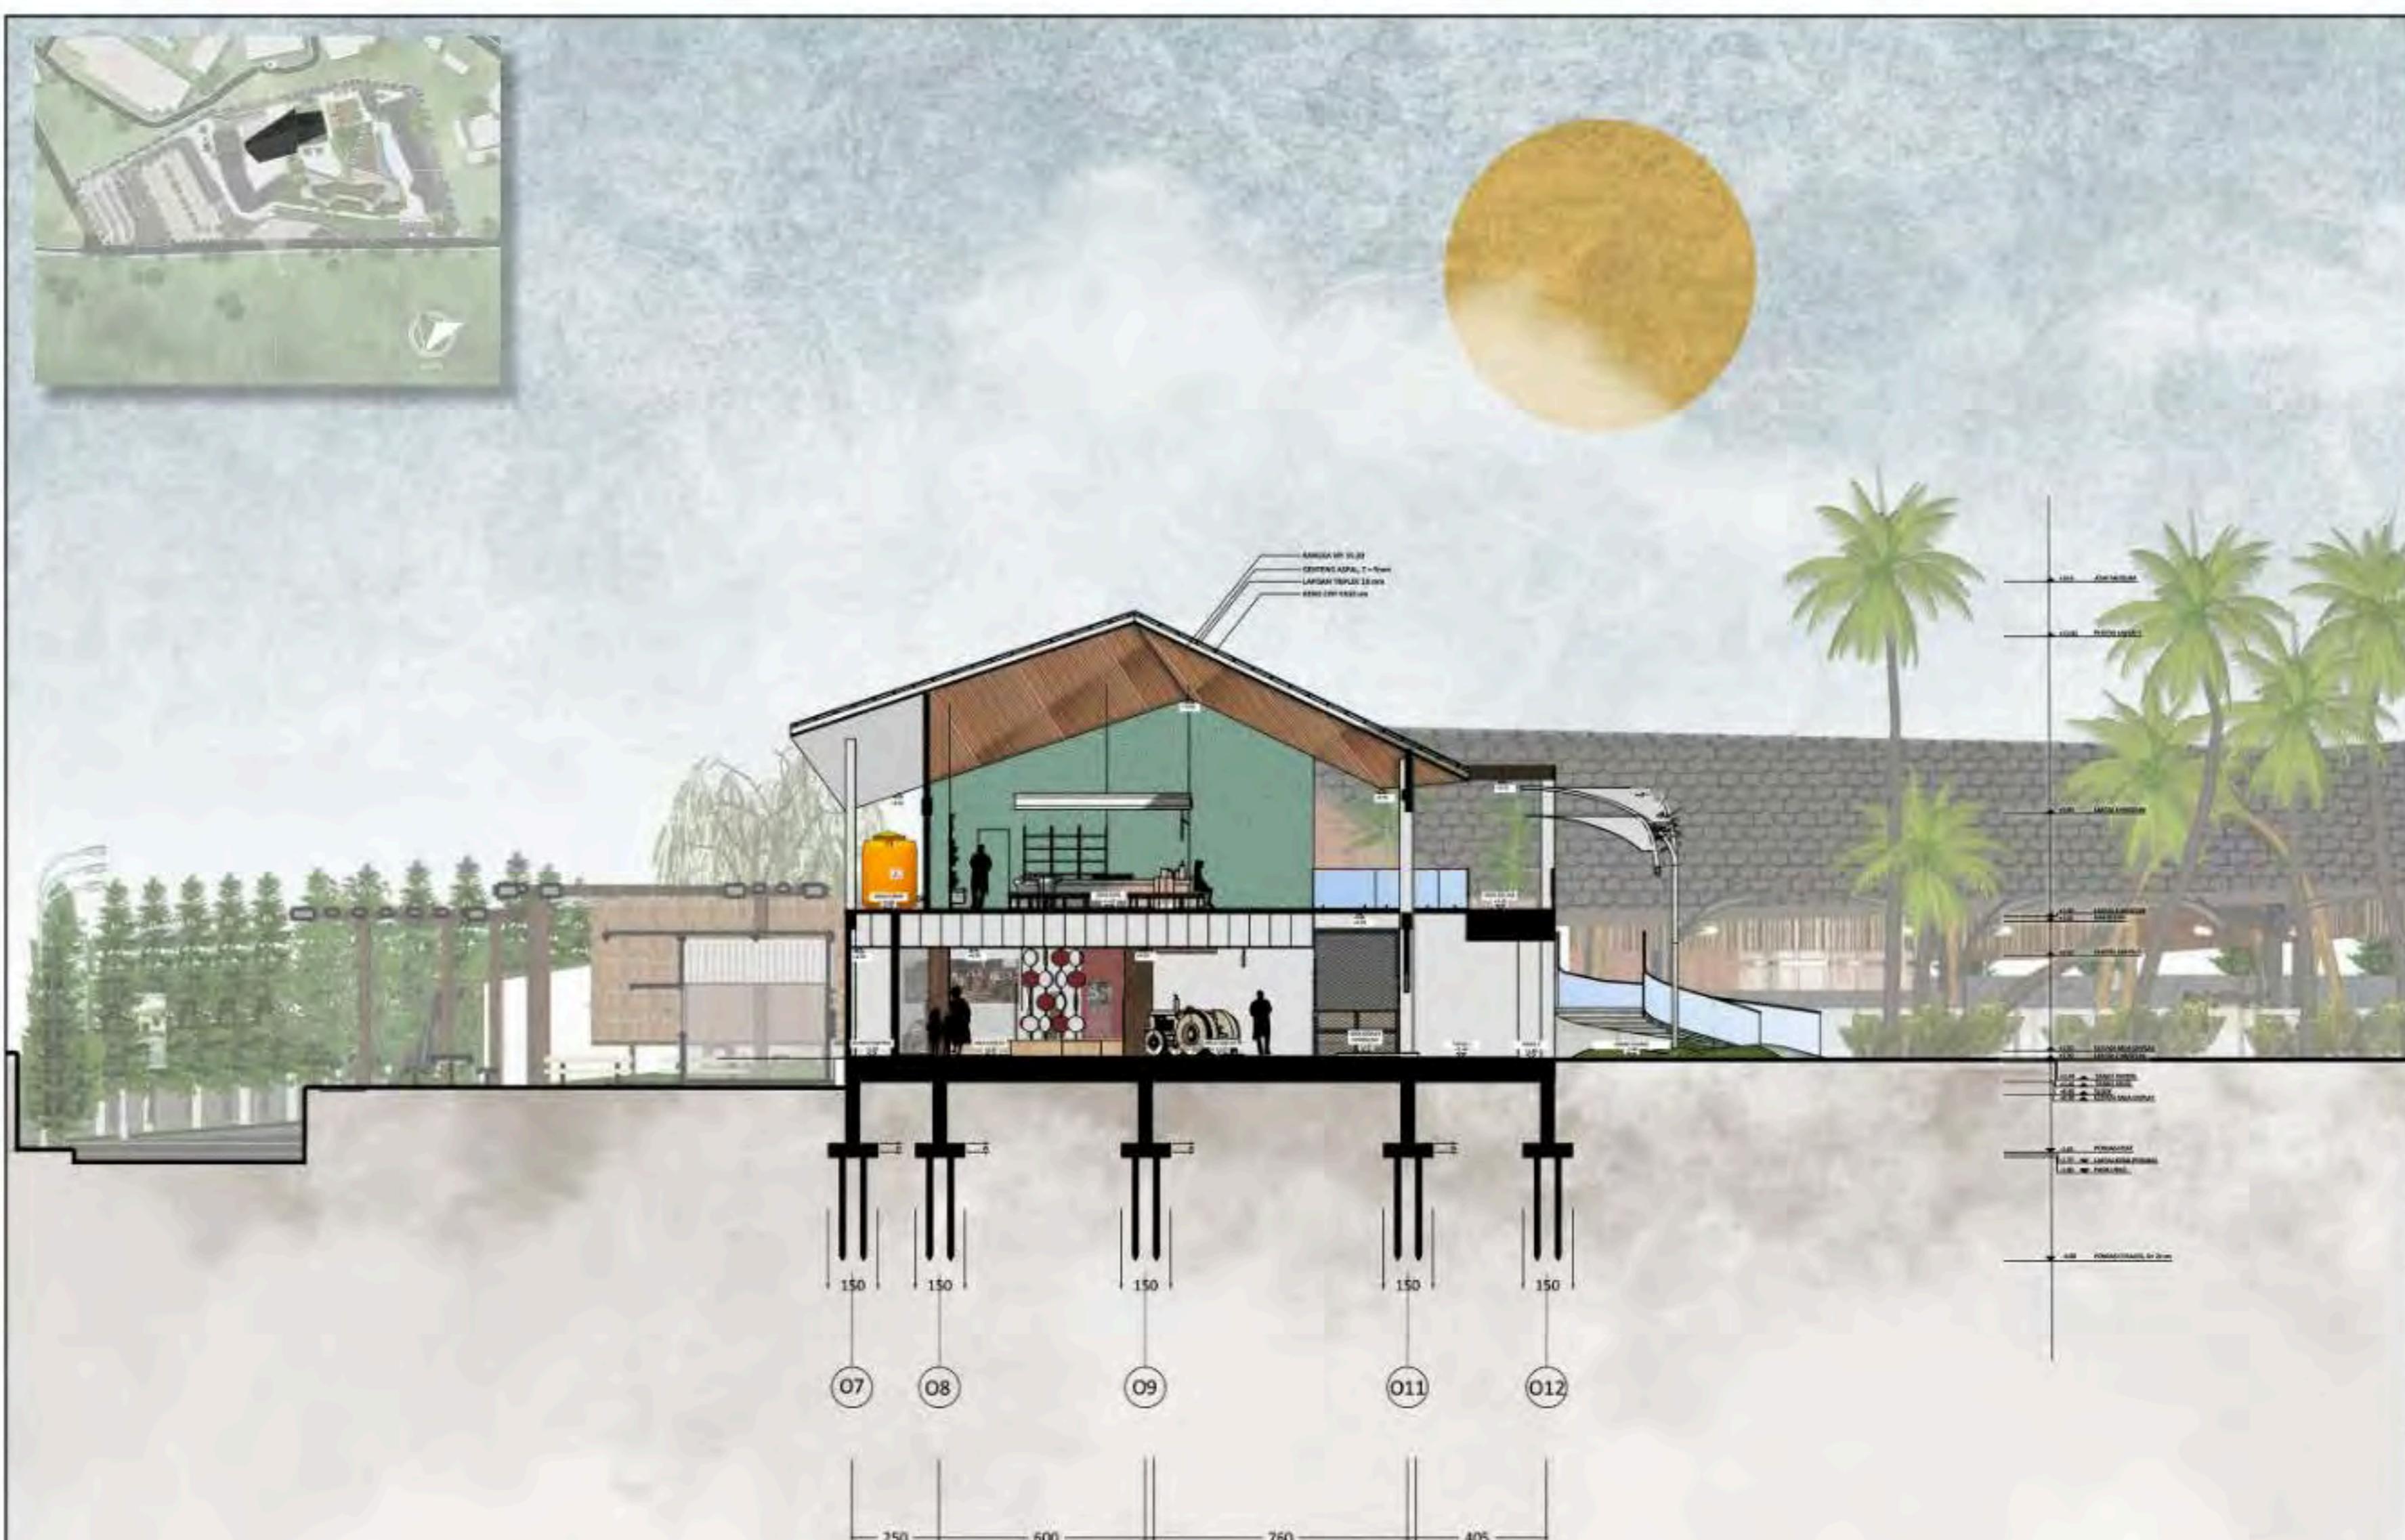

POTONGAN A-A 2 MUSEUM  
SKALA 1:200



ARCHITECTURE  
UIN MALANG - INDONESIA

PRODI TEKNIK ARSITEKTUR  
FAKULTAS SAINS & TEKNOLOGI  
UNIVERSITAS ISLAM NEGERI  
MAULANA MALIK IBRAHIM MALANG

JUDUL PERANCANGAN :

BATU AGRI-MUSEUM :  
INTERACTIVE ARCHITECTURE FOR  
BETTER MUSEUM

LOKASI PERANCANGAN :

JL. JACK D. PESANGGRAHAN,  
BATU, KOTA BATU  
JAWA TIMUR

DIRANCANG OLEH :

SHAFI KAMILA PUTRI CAHYANI  
19660072

DOSEN PEMBIMBING 1

PRIMA KURNIAWATY, S.T., M.SI

DOSEN PEMBIMBING 2

ELOK MUTIARA, M.T

JUDUL GAMBAR

POTONGAN BB  
MUSEUM

SKALA

1:200

NO. GAMBAR



POTONGAN B-B MUSEUM

SKALA 1:200



ARCHITECTURE  
UIN MALANG - INDONESIA

PRODI TEKNIK ARSITEKTUR  
FAKULTAS SAINS & TEKNOLOGI  
UNIVERSITAS ISLAM NEGERI  
MAULANA MALIK IBRAHIM MALANG

JUDUL PERANCANGAN :

BATU AGRI-MUSEUM :  
INTERACTIVE ARCHITECTURE FOR  
BETTER MUSEUM

LOKASI PERANCANGAN :

JL. JACK D. PESANGGRAHAN,  
BATU, KOTA BATU  
JAWA TIMUR

DIRANCANG OLEH :

SHAFI KAMILA PUTRI CAHYANI  
19660072

DOSEN PEMBIMBING 1

PRIMA KURNIAWATY, S.T., M.SI

DOSEN PEMBIMBING 2

ELOK MUTIARA, M.T


JUDUL GAMBAR

POTONGAN C-C  
MUSEUM

SKALA

1:200

NO. GAMBAR

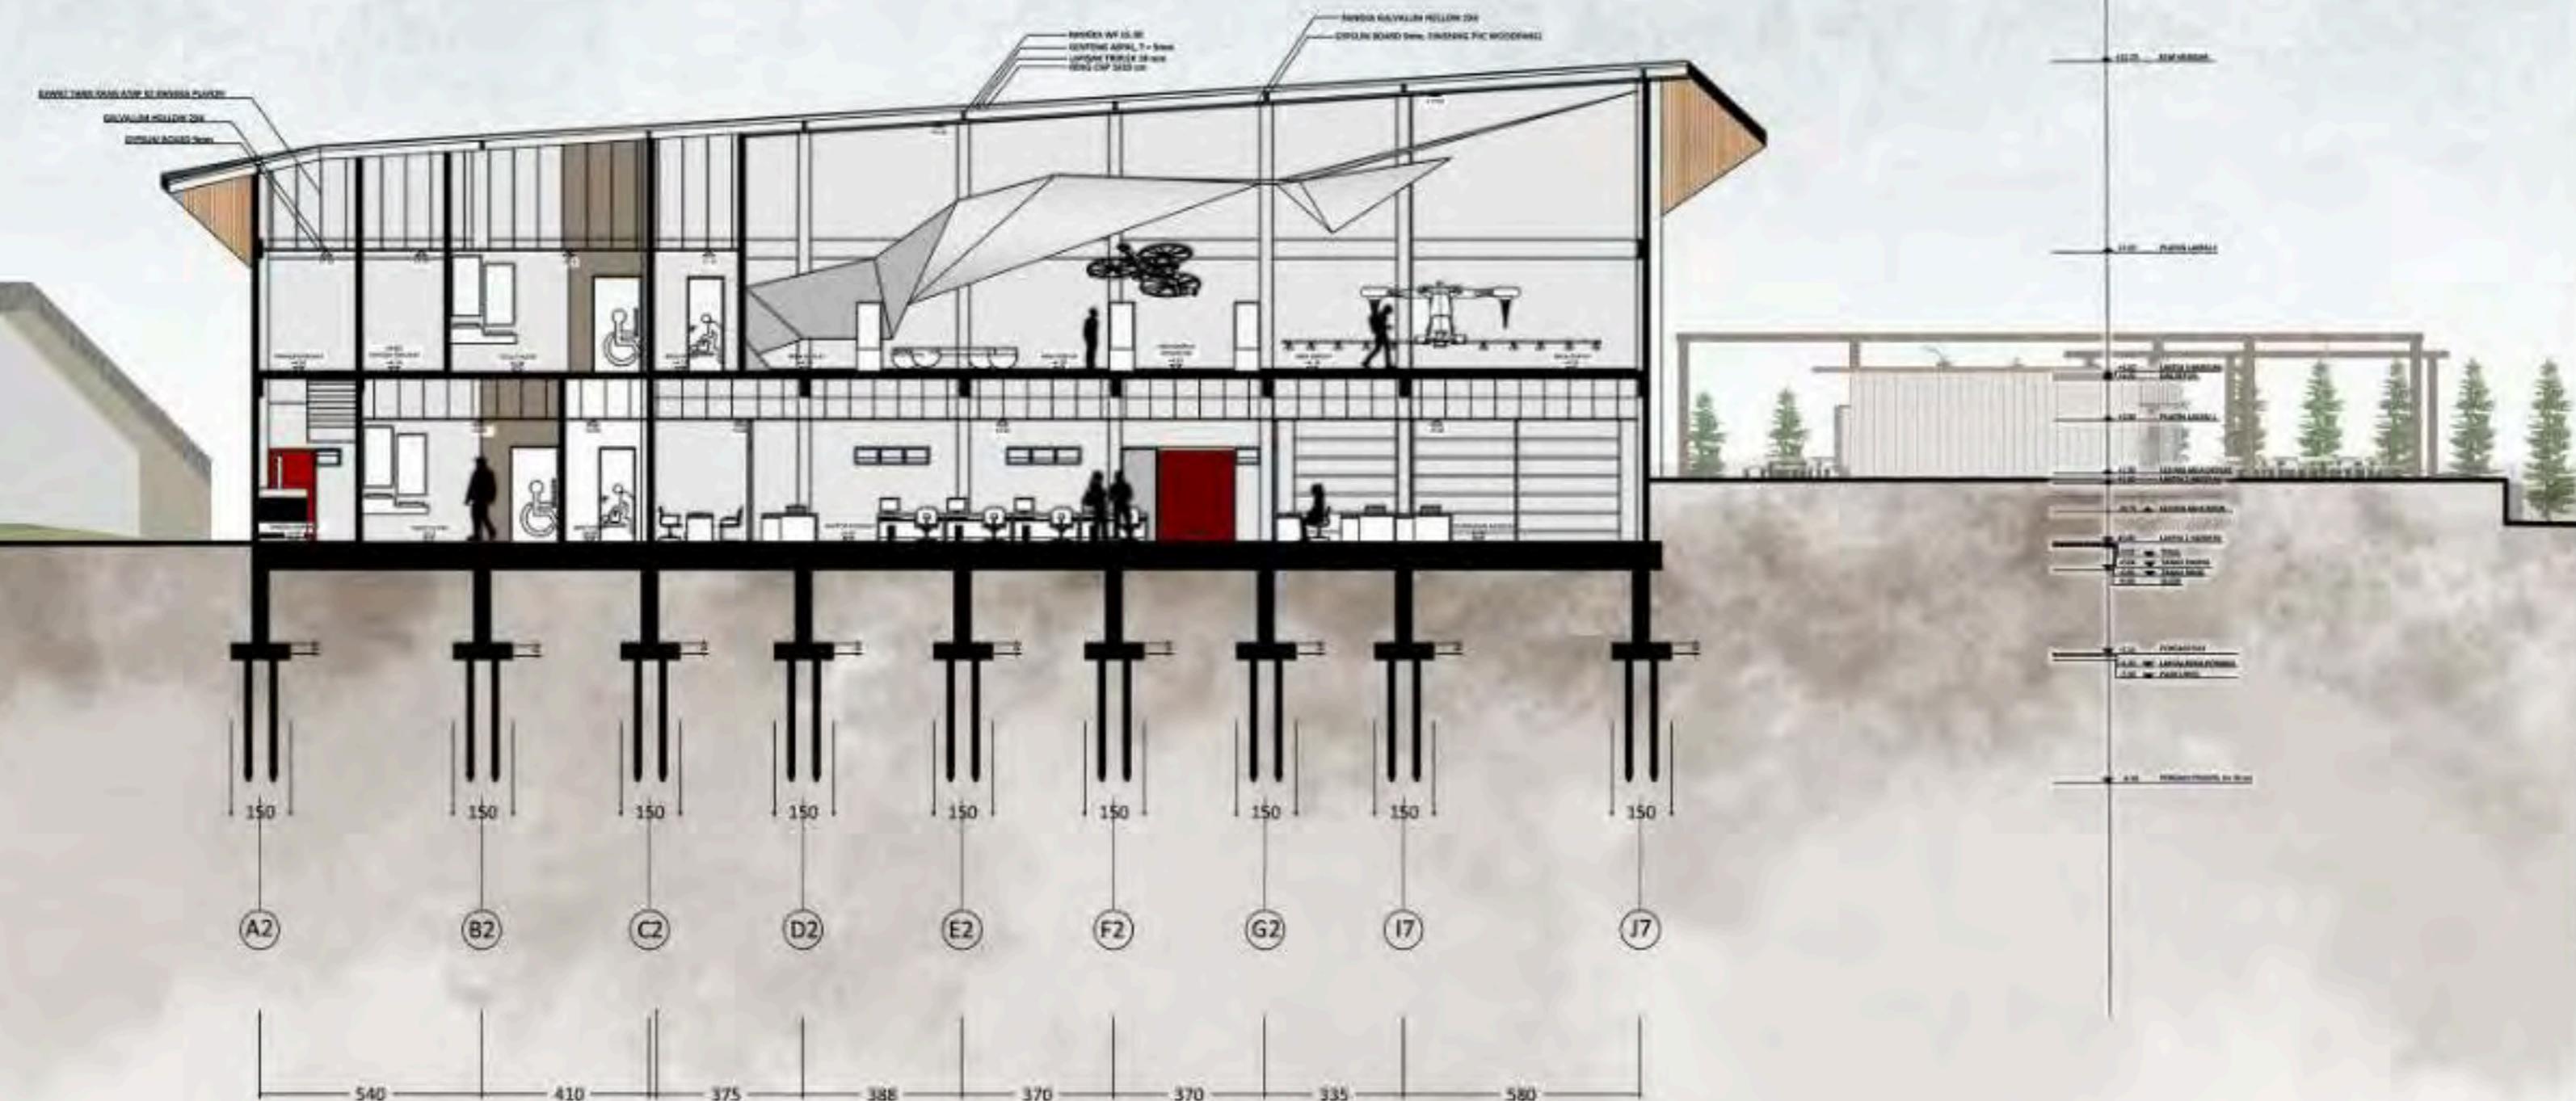

POTONGAN C-C MUSEUM  
SKALA 1:200



ARCHITECTURE  
UIN MALANG - INDONESIA

PRODI TEKNIK ARSITEKTUR  
FAKULTAS SAINS & TEKNOLOGI  
UNIVERSITAS ISLAM NEGERI  
MAULANA MALIK IBRAHIM MALANG

JUDUL PERANCANGAN :

BATU AGRI-MUSEUM :  
INTERACTIVE ARCHITECTURE FOR  
BETTER MUSEUM

LOKASI PERANCANGAN :

JL. JACK D, PESANGGRAHAN,  
BATU, KOTA BATU  
JAWA TIMUR

DIRANCANG OLEH :

SHAFI KAMILA PUTRI CAHYANI  
19660072

DOSEN PEMBIMBING 1

PRIMA KURNIAWATY, S.T., M.Si

DOSEN PEMBIMBING 2

ELOK MUTIARA, M.T

JUDUL GAMBAR

PERSPEKTIF INTERIOR MUSEUM

SKALA

NO. GAMBAR





ARCHITECTURE  
UIN MALANG - INDONESIA

PRODI TEKNIK ARSITEKTUR  
FAKULTAS SAINS & TEKNOLOGI  
UNIVERSITAS ISLAM NEGERI  
MAULANA MALIK IBRAHIM MALANG

JUDUL PERANCANGAN :

BATU AGRI-MUSEUM :  
INTERACTIVE ARCHITECTURE FOR  
BETTER MUSEUM

LOKASI PERANCANGAN :

JL. JACK D, PESANGGRAHAN,  
BATU, KOTA BATU  
JAWA TIMUR

DIRANCANG OLEH :

SHAFI KAMILA PUTRI CAHYANI  
19660072

DOSEN PEMBIMBING 1

PRIMA KURNIAWATY, S.T., M.Si

DOSEN PEMBIMBING 2

ELOK MUTIARA, M.T

JUDUL GAMBAR

PERSPEKTIF INTERIOR MUSEUM

SKALA

NO. GAMBAR



PERSPEKTIF INTERIOR LANTAI 3



PERSPEKTIF INTERIOR LANTAI 4



ARCHITECTURE  
UIN MALANG - INDONESIA

PRODI TEKNIK ARSITEKTUR  
FAKULTAS SAINS & TEKNOLOGI  
UNIVERSITAS ISLAM NEGERI  
MAULANA MALIK IBRAHIM MALANG

JUDUL PERANCANGAN :

BATU AGRI-MUSEUM :  
INTERACTIVE ARCHITECTURE FOR  
BETTER MUSEUM

LOKASI PERANCANGAN :

JL. JACK D, PESANGGRAHAN,  
BATU, KOTA BATU  
JAWA TIMUR

DIRANCANG OLEH :

SHAFI KAMILA PUTRI CAHYANI  
19660072

DOSEN PEMBIMBING 1

PRIMA KURNIAWATY, S.T., M.SI

DOSEN PEMBIMBING 2

ELOK MUTIARA, M.T


JUDUL GAMBAR

DENAH KUBIKAL KACA

SKALA

1:200

NO. GAMBAR

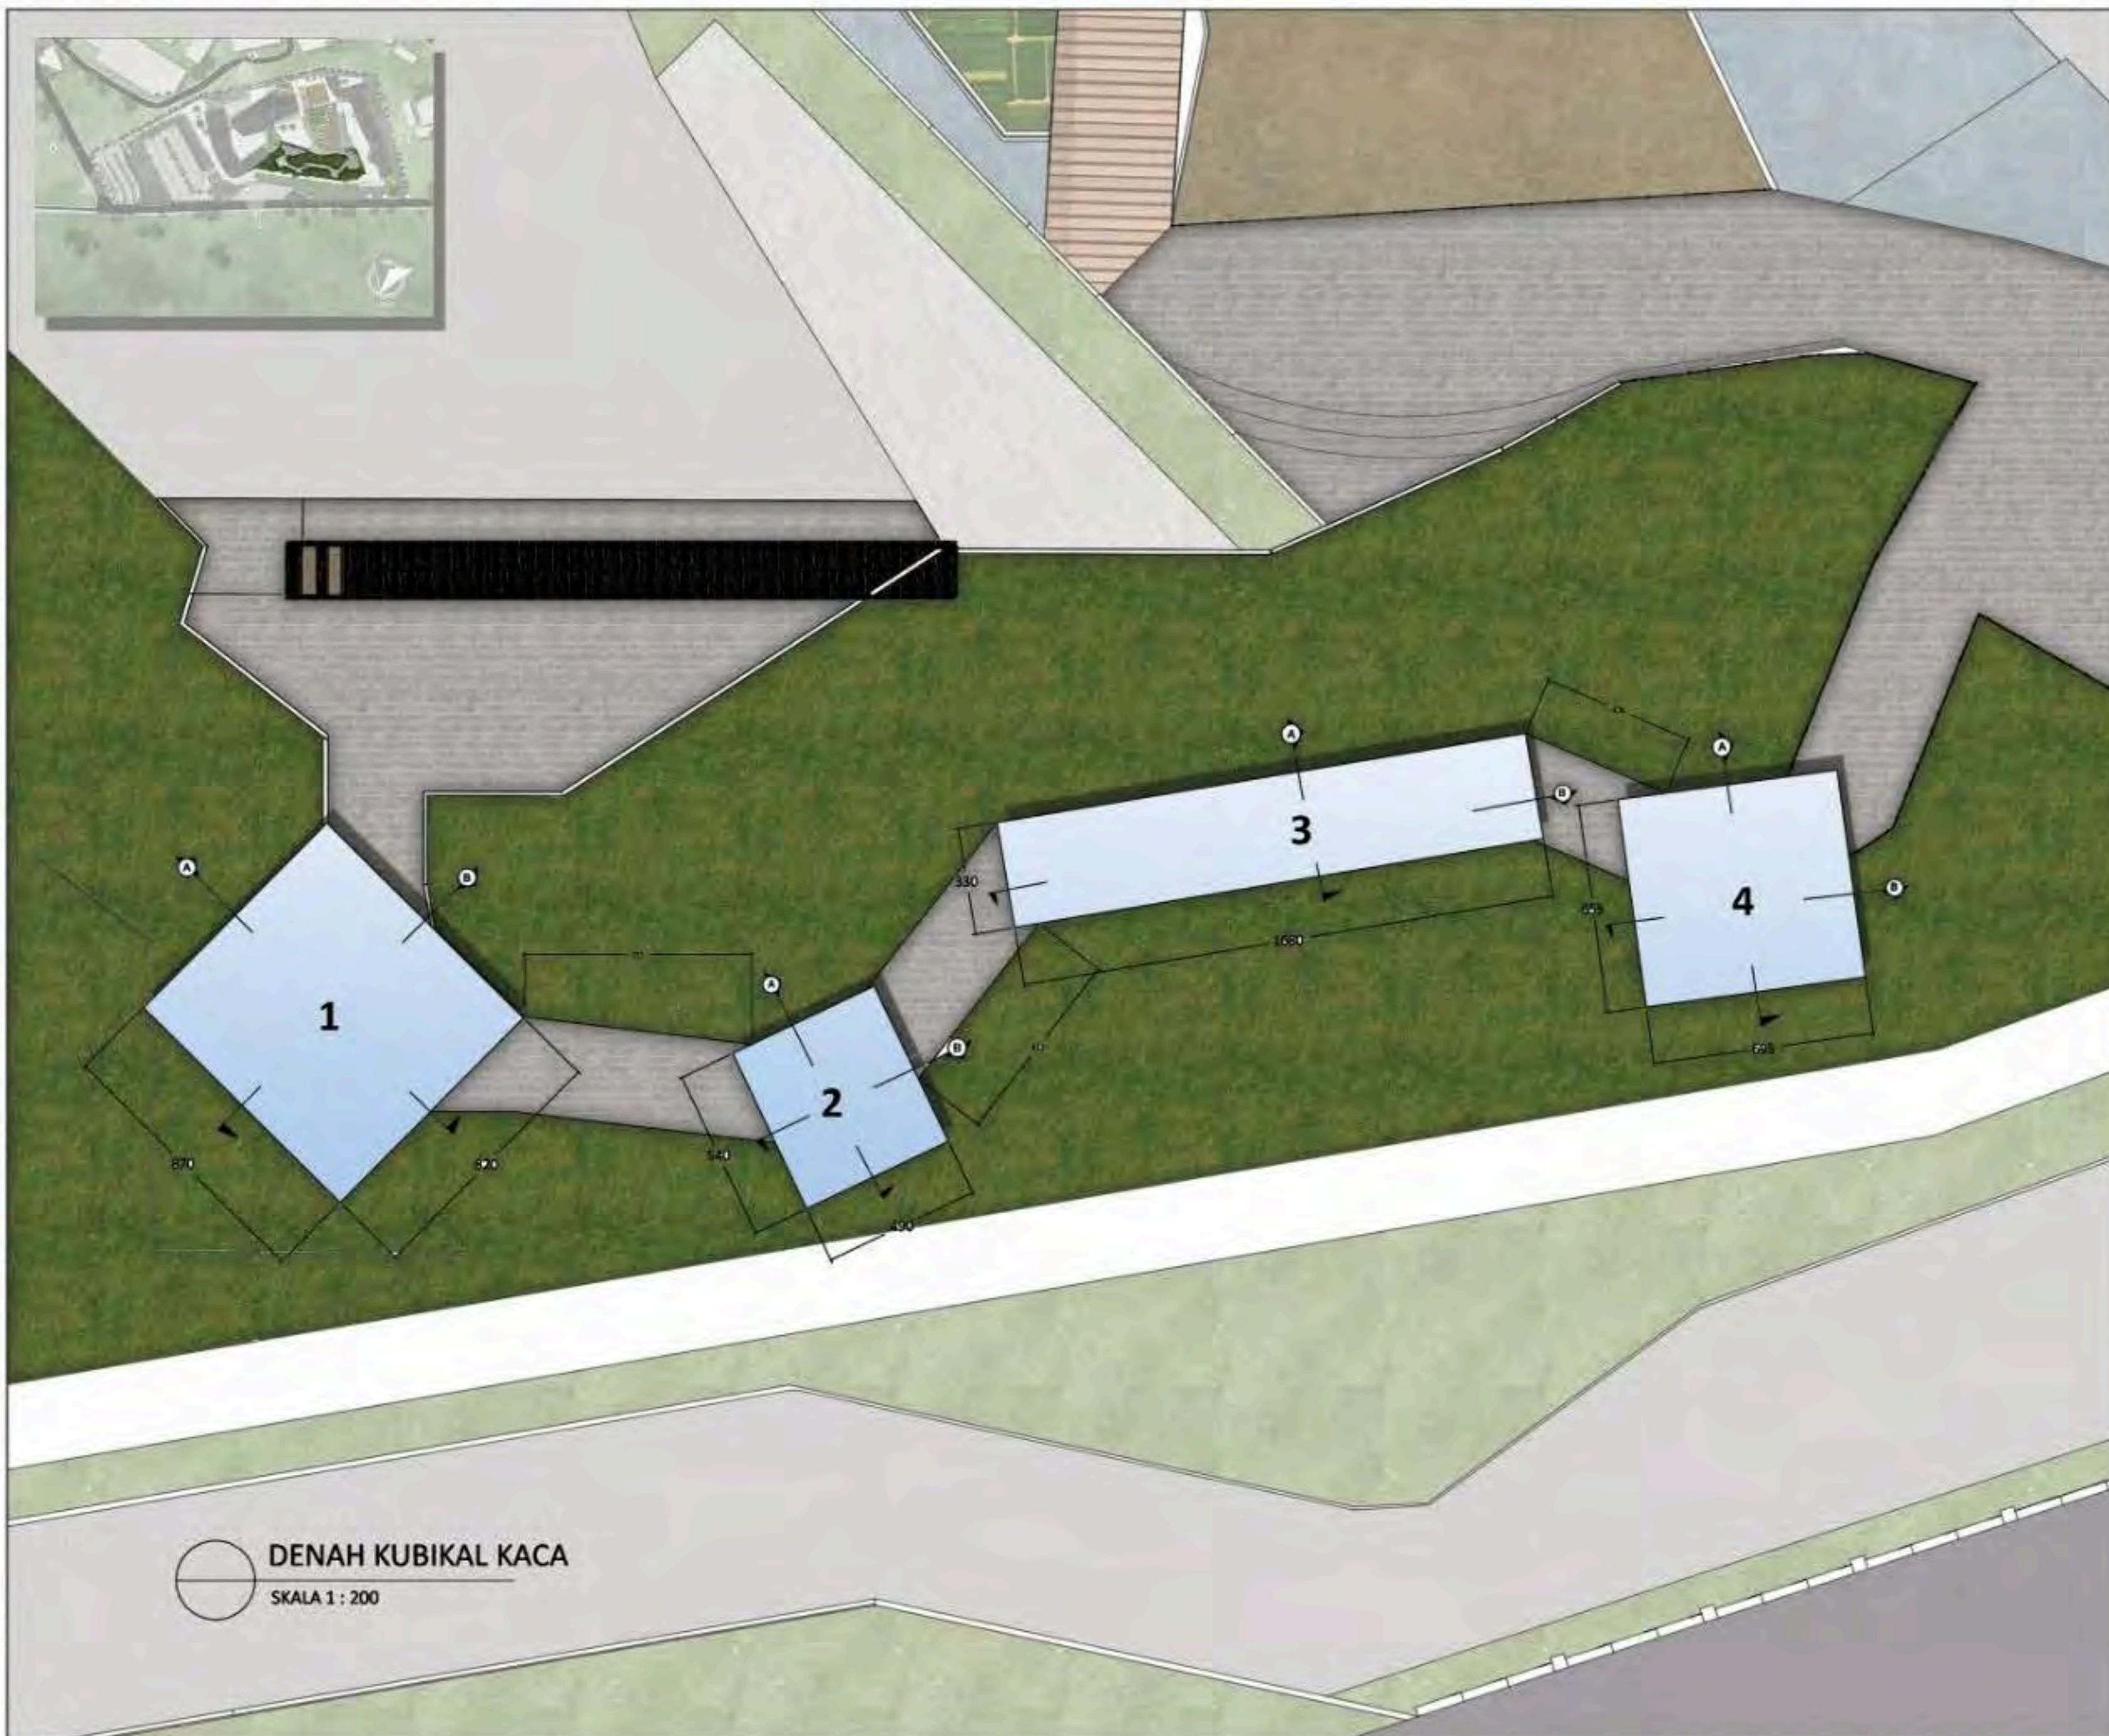



ARCHITECTURE  
UIN MALANG - INDONESIA

PRODI TEKNIK ARSITEKTUR  
FAKULTAS SAINS & TEKNOLOGI  
UNIVERSITAS ISLAM NEGERI  
MAULANA MALIK IBRAHIM MALANG

JUDUL PERANCANGAN :

BATU AGRI-MUSEUM :  
INTERACTIVE ARCHITECTURE FOR  
BETTER MUSEUM

LOKASI PERANCANGAN :

JL. JACK D. PESANGGRAHAN,  
BATU, KOTA BATU  
JAWA TIMUR

DIRANCANG OLEH :

SHAFI KAMILA PUTRI CAHYANI  
19660072

DOSEN PEMBIMBING 1

PRIMA KURNIAWATY, S.T., M.SI

DOSEN PEMBIMBING 2

ELOK MUTIARA, M.T


JUDUL GAMBAR

TAMPAK DEPAN KUBIKAL KACA

SKALA


1:100

NO. GAMBAR

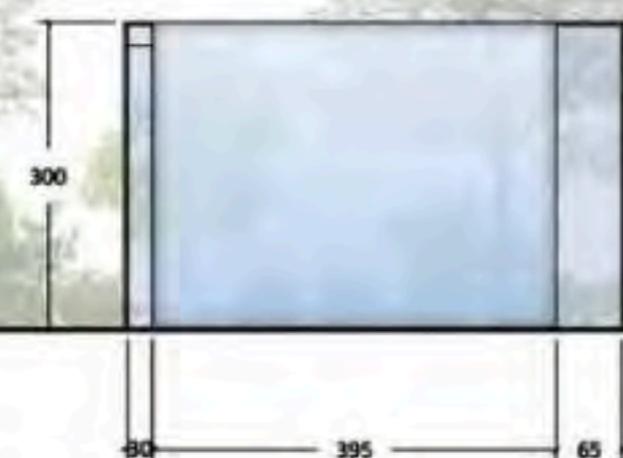

TAMPAK DEPAN  
KUBIKAL KACA 2

SKALA 1:100

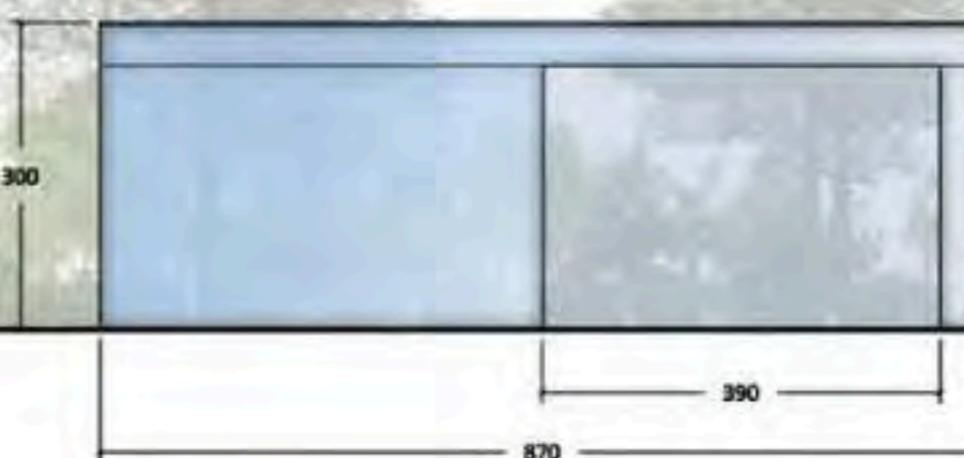


TAMPAK DEPAN  
KUBIKAL KACA 1

SKALA 1:100



TAMPAK DEPAN  
KUBIKAL KACA 4

SKALA 1:100

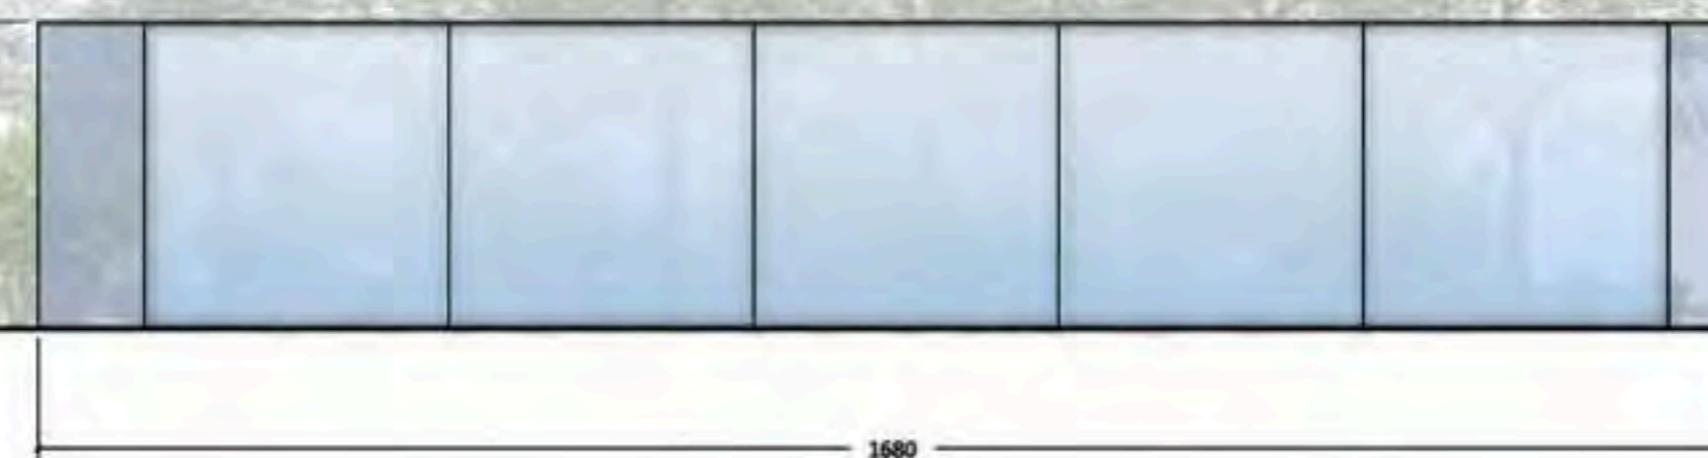

TAMPAK DEPAN  
KUBIKAL KACA 3

SKALA 1:100



ARCHITECTURE  
UIN MALANG - INDONESIA

PRODI TEKNIK ARSITEKTUR  
FAKULTAS SAINS & TEKNOLOGI  
UNIVERSITAS ISLAM NEGERI  
MAULANA MALIK IBRAHIM MALANG

JUDUL PERANCANGAN :

BATU AGRI-MUSEUM :  
INTERACTIVE ARCHITECTURE FOR  
BETTER MUSEUM

LOKASI PERANCANGAN :

JL. JACK D. PESANGGRAHAN,  
BATU, KOTA BATU  
JAWA TIMUR

DIRANCANG OLEH :

SHAFIA KAMILA PUTRI CAHYANI  
19660072

DOSEN PEMBIMBING 1

PRIMA KURNIAWATY, S.T., M.SI

DOSEN PEMBIMBING 2

ELOK MUTIARA, M.T

JUDUL GAMBAR

TAMPAK BELAKANG KUBIKAL KACA

SKALA

1:100

NO. GAMBAR



TAMPAK BELAKANG  
KUBIKAL KACA 2

SKALA 1 : 100

TAMPAK BELAKANG  
KUBIKAL KACA 1

SKALA 1 : 100

300

695

1605

78

TAMPAK BELAKANG  
KUBIKAL KACA 4

SKALA 1 : 100

TAMPAK BELAKANG  
KUBIKAL KACA 3

SKALA 1 : 100



ARCHITECTURE  
UIN MALANG - INDONESIA

PRODI TEKNIK ARSITEKTUR  
FAKULTAS SAINS & TEKNOLOGI  
UNIVERSITAS ISLAM NEGERI  
MAULANA MALIK IBRAHIM MALANG

JUDUL PERANCANGAN :

BATU AGRI-MUSEUM :  
INTERACTIVE ARCHITECTURE FOR  
BETTER MUSEUM

LOKASI PERANCANGAN :

JL. JACK D, PESANGGRAHAN,  
BATU, KOTA BATU  
JAWA TIMUR

DIRANCANG OLEH :

SHAFI KAMILA PUTRI CAHYANI  
19660072

DOSEN PEMBIMBING 1

PRIMA KURNIAWATY, S.T., M.SI

DOSEN PEMBIMBING 2

ELOK MUTIARA, M.T


JUDUL GAMBAR

TAMPAK SAMPING KANAN  
KUBIKAL KACA

SKALA


1:100

NO. GAMBAR

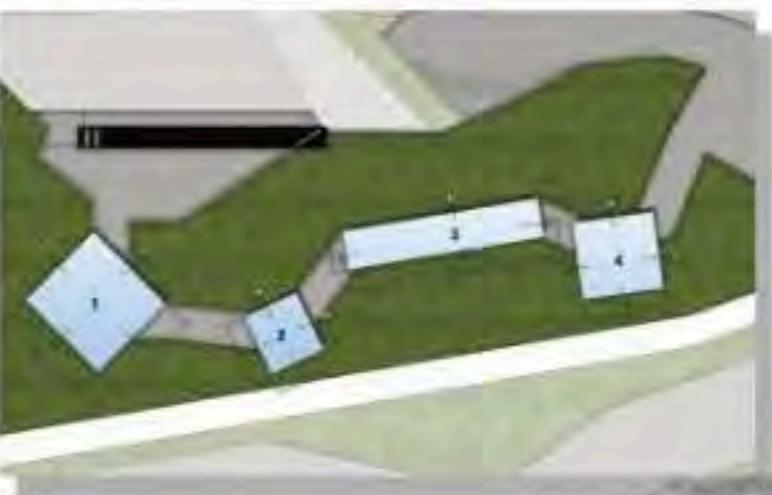

TAMPAK SAMPING KANAN  
KUBIKAL KACA 2

SKALA 1:100

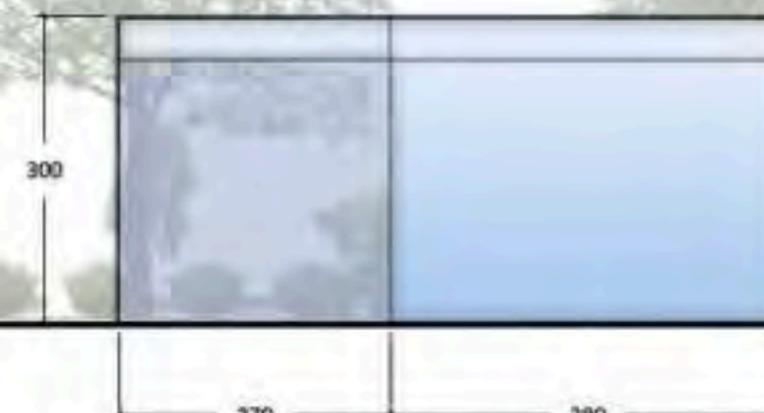

TAMPAK SAMPING KANAN  
KUBIKAL KACA 4

SKALA 1:100

TAMPAK SAMPING KANAN  
KUBIKAL KACA 1

SKALA 1:100



TAMPAK SAMPING KANAN  
KUBIKAL KACA 3

SKALA 1:100



ARCHITECTURE  
UIN MALANG - INDONESIA

PRODI TEKNIK ARSITEKTUR  
FAKULTAS SAINS & TEKNOLOGI  
UNIVERSITAS ISLAM NEGERI  
MAULANA MALIK IBRAHIM MALANG

JUDUL PERANCANGAN :

BATU AGRI-MUSEUM :  
INTERACTIVE ARCHITECTURE FOR  
BETTER MUSEUM

LOKASI PERANCANGAN :

JL. JACK D. PESANGGRAHAN,  
BATU, KOTA BATU  
JAWA TIMUR

DIRANCANG OLEH :

SHAFI KAMILA PUTRI CAHYANI  
19660072

DOSEN PEMBIMBING 1

PRIMA KURNIAWATY, S.T., M.SI

DOSEN PEMBIMBING 2

ELOK MUTIARA, M.T


JUDUL GAMBAR

TAMPAK SAMPING KIRI  
KUBIKAL KACA


SKALA

1:100

NO. GAMBAR

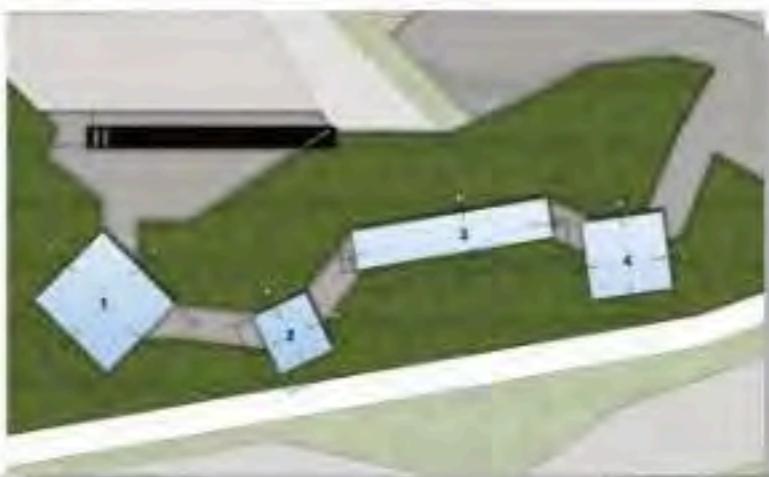


TAMPAK SAMPING KIRI  
KUBIKAL KACA 2

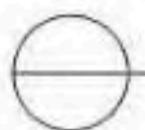

SKALA 1 : 100


TAMPAK SAMPING KIRI  
KUBIKAL KACA 1

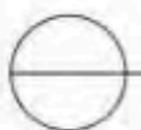

SKALA 1 : 100




TAMPAK SAMPING KIRI  
KUBIKAL KACA 4

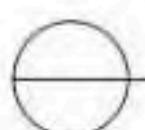

SKALA 1 : 100



TAMPAK SAMPING KIRI  
KUBIKAL KACA 3

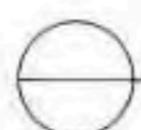

SKALA 1 : 100



ARCHITECTURE  
UIN MALANG - INDONESIA

PRODI TEKNIK ARSITEKTUR  
FAKULTAS SAINS & TEKNOLOGI  
UNIVERSITAS ISLAM NEGERI  
MAULANA MALIK IBRAHIM MALANG

JUDUL PERANCANGAN :

BATU AGRI-MUSEUM :  
INTERACTIVE ARCHITECTURE FOR  
BETTER MUSEUM

LOKASI PERANCANGAN :

JL. JACK D. PESANGGRAHAN,  
BATU, KOTA BATU  
JAWA TIMUR

DIRANCANG OLEH :

SHAFI KAMILA PUTRI CAHYANI  
19660072

DOSEN PEMBIMBING 1

PRIMA KURNIAWATY, S.T., M.SI

DOSEN PEMBIMBING 2

ELOK MUTIARA, M.T



JUDUL GAMBAR

POTONGAN AA  
KUBIKAL KACA

SKALA

1:100

NO. GAMBAR

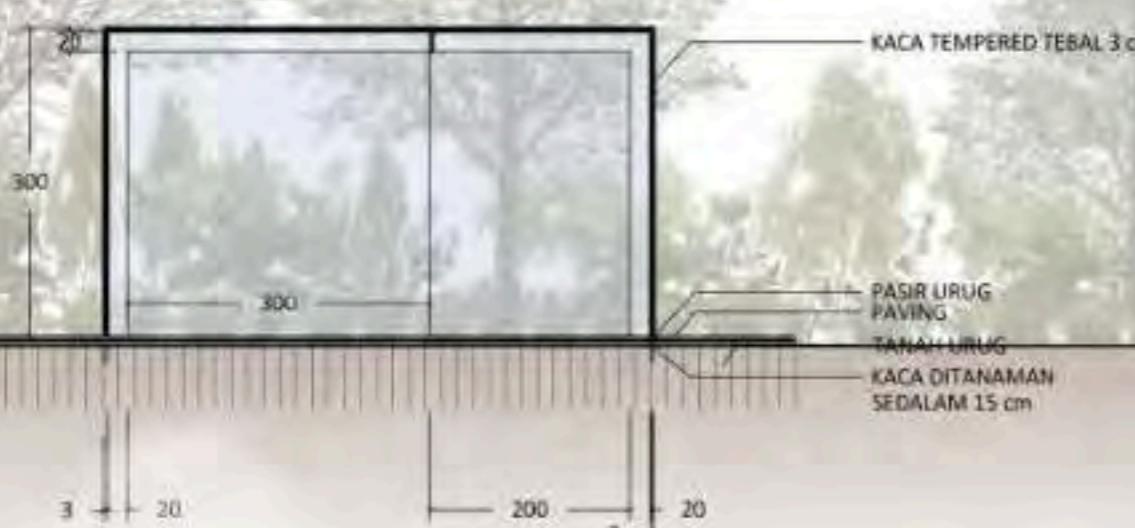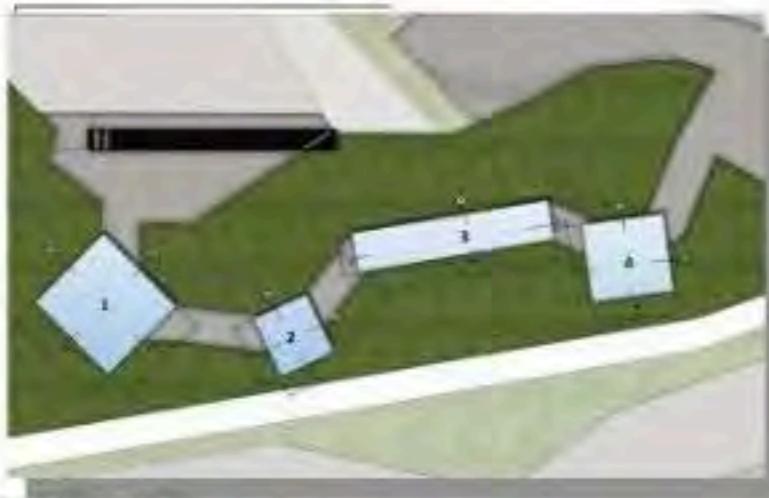


POTONGAN AA  
KUBIKAL KACA 2

SKALA 1 : 100



POTONGAN AA  
KUBIKAL KACA 1

SKALA 1 : 100

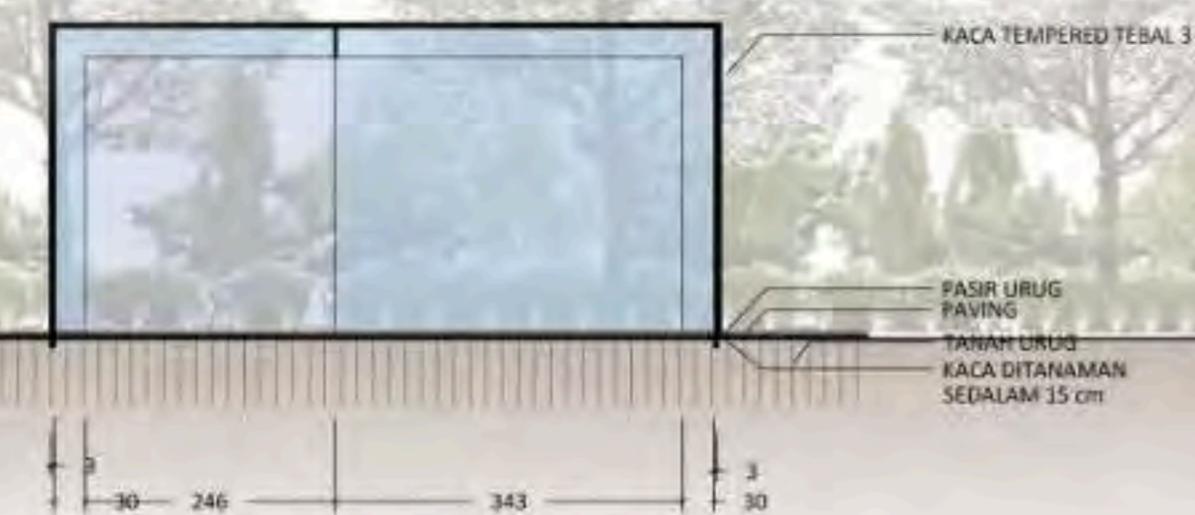

POTONGAN AA  
KUBIKAL KACA 4

SKALA 1 : 100



POTONGAN AA  
KUBIKAL KACA 3

SKALA 1 : 100



ARCHITECTURE  
UIN MALANG - INDONESIA

PRODI TEKNIK ARSITEKTUR  
FAKULTAS SAINS & TEKNOLOGI  
UNIVERSITAS ISLAM NEGERI  
MAULANA MALIK IBRAHIM MALANG

JUDUL PERANCANGAN :

BATU AGRI-MUSEUM :  
INTERACTIVE ARCHITECTURE FOR  
BETTER MUSEUM

LOKASI PERANCANGAN :

JL. JACK D. PESANGGRAHAN,  
BATU, KOTA BATU  
JAWA TIMUR

DIRANCANG OLEH :

SHAFIA KAMILA PUTRI CAHYANI  
19660072

DOSEN PEMBIMBING 1

PRIMA KURNIAWATY, S.T., M.SI

DOSEN PEMBIMBING 2

ELOK MUTIARA, M.T




JUDUL GAMBAR

POTONGAN BB  
KUBIKAL KACA

SKALA

1:100

NO. GAMBAR

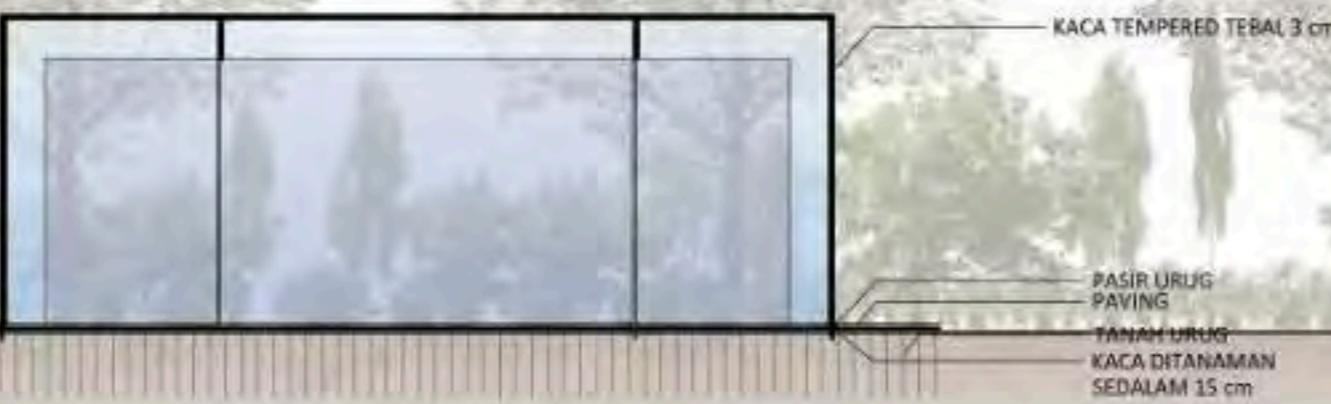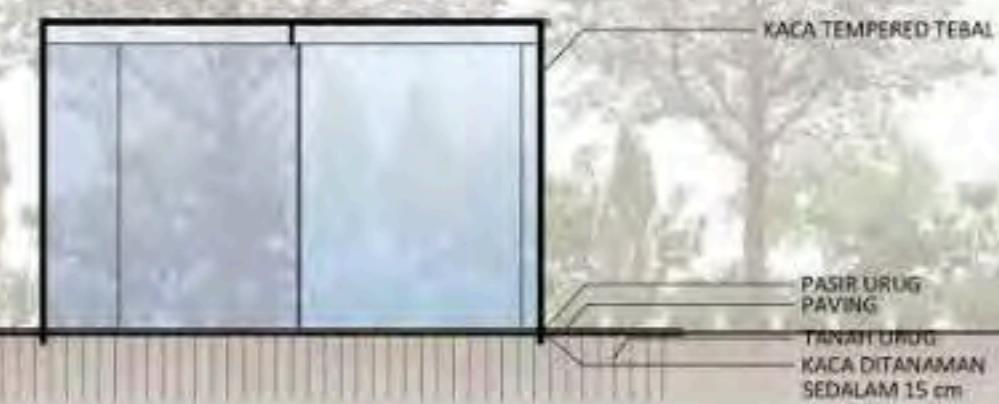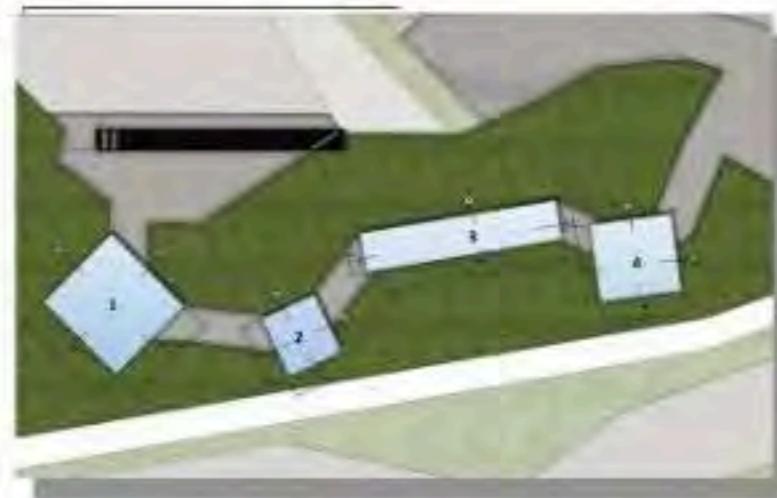


POTONGAN BB  
KUBIKAL KACA 2

SKALA 1 : 100

POTONGAN BB  
KUBIKAL KACA 1

SKALA 1 : 100

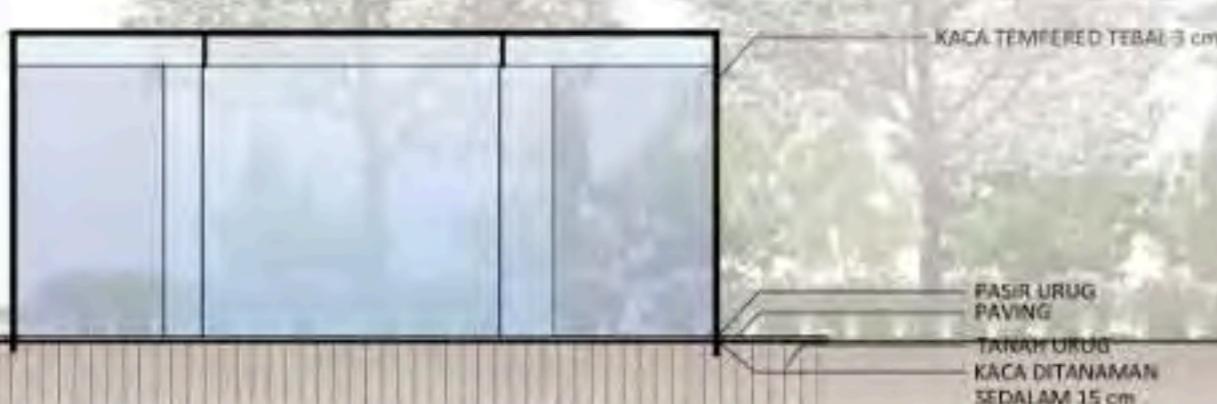

POTONGAN BB  
KUBIKAL KACA 4

SKALA 1 : 100

POTONGAN BB  
KUBIKAL KACA 3

SKALA 1 : 100

KACA TEMPERED TEBAL 3 cm

PASIR URUG  
PAVING

TANAH URUG  
KACA DITANAMAN  
SEDALAM 15 cm

KACA TEMPERED TEBAL 3 cm

PASIR URUG  
PAVING

TANAH URUG  
KACA DITANAMAN  
SEDALAM 15 cm

KACA TEMPERED TEBAL 3 cm

PASIR URUG  
PAVING

TANAH URUG  
KACA DITANAMAN  
SEDALAM 15 cm

KACA TEMPERED  
TEBAL 3 cm

PASIR URUG  
PAVING

TANAH URUG  
KACA  
DITANAMAN  
SEDALAM  
15 cm



ARCHITECTURE  
UIN MALANG - INDONESIA

PRODI TEKNIK ARSITEKTUR  
FAKULTAS SAINS & TEKNOLOGI  
UNIVERSITAS ISLAM NEGERI  
MAULANA MALIK IBRAHIM MALANG

JUDUL PERANCANGAN :

BATU AGRI-MUSEUM :  
INTERACTIVE ARCHITECTURE FOR  
BETTER MUSEUM

LOKASI PERANCANGAN :

JL. JACK D, PESANGGRAHAN,  
BATU, KOTA BATU  
JAWA TIMUR

DIRANCANG OLEH :

SHAFI KAMILA PUTRI CAHYANI  
19660072

DOSEN PEMBIMBING 1

PRIMA KURNIAWATY, S.T, M.Si

DOSEN PEMBIMBING 2

ELOK MUTIARA, M.T

JUDUL GAMBAR

PERSPEKTIF KAWASAN

SKALA

NO. GAMBAR



**PERSPEKTIF EKSTERIOR MUSEUM DAN SEKITARNYA**



ARCHITECTURE  
UIN MALANG - INDONESIA

PRODI TEKNIK ARSITEKTUR  
FAKULTAS SAINS & TEKNOLOGI  
UNIVERSITAS ISLAM NEGERI  
MAULANA MALIK IBRAHIM MALANG

JUDUL PERANCANGAN :

BATU AGRI-MUSEUM :  
INTERACTIVE ARCHITECTURE FOR  
BETTER MUSEUM

LOKASI PERANCANGAN :

JL. JACK D, PESANGGRAHAN,  
BATU, KOTA BATU  
JAWA TIMUR

DIRANCANG OLEH :

SHAFIA KAMILA PUTRI CAHYANI  
19660072

DOSEN PEMBIMBING 1

PRIMA KURNIAWATY, S.T., M.Si

DOSEN PEMBIMBING 2

ELOK MUTIARA, M.T

JUDUL GAMBAR

PERSPEKTIF KAWASAN

SKALA

NO. GAMBAR



**PERSPEKTIF EKSTERIOR MUSEUM DAN SEKITARNYA**



ARCHITECTURE  
UIN MALANG - INDONESIA

PRODI TEKNIK ARSITEKTUR  
FAKULTAS SAINS & TEKNOLOGI  
UNIVERSITAS ISLAM NEGERI  
MAULANA MALIK IBRAHIM MALANG

JUDUL PERANCANGAN :

BATU AGRI-MUSEUM :  
INTERACTIVE ARCHITECTURE FOR  
BETTER MUSEUM

LOKASI PERANCANGAN :

JL. JACK D. PESANGGRAHAN,  
BATU, KOTA BATU  
JAWA TIMUR

DIRANCANG OLEH :

SHAFIA KAMILA PUTRI CAHYANI  
19660072

DOSEN PEMBIMBING 1

PRIMA KURNIAWATY, S.T., M.SI

DOSEN PEMBIMBING 2

ELOK MUTIARA, M.T


JUDUL GAMBAR

DENAH RUANG GANTI

SKALA

1:100

NO. GAMBAR

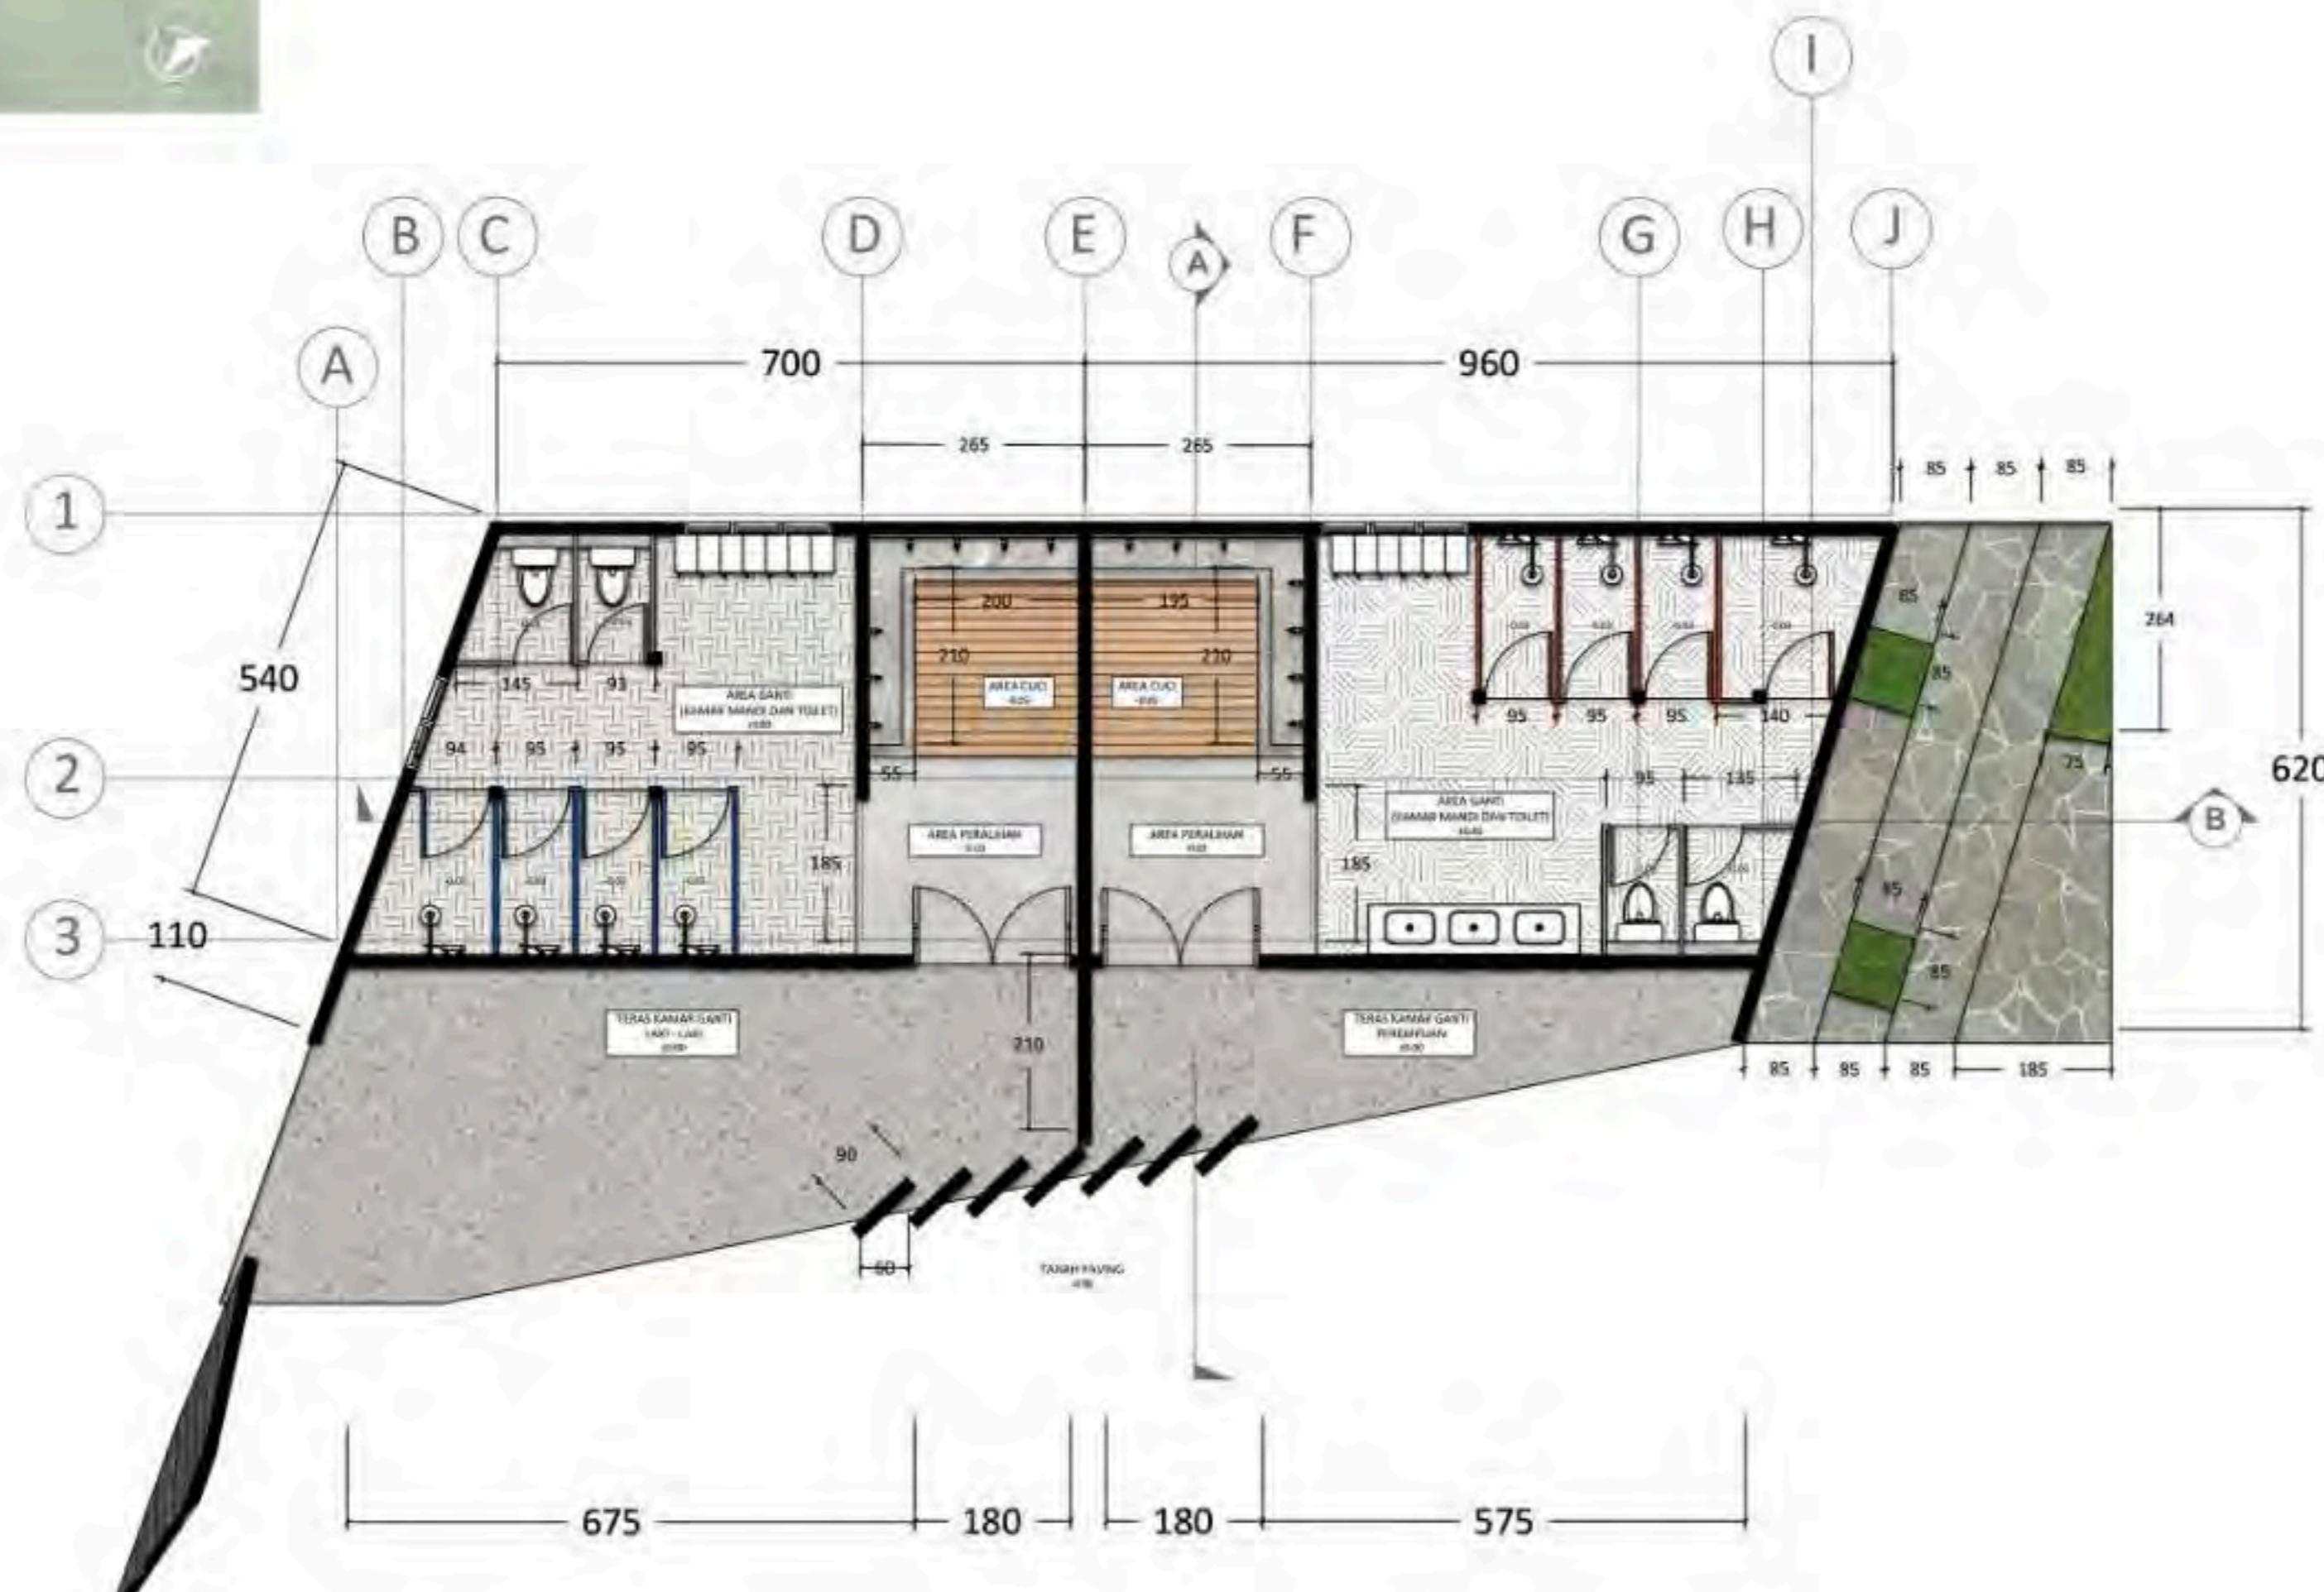

DENAH RUANG GANTI  
SKALA 1 : 100



ARCHITECTURE  
UIN MALANG - INDONESIA

PRODI TEKNIK ARSITEKTUR  
FAKULTAS SAINS & TEKNOLOGI  
UNIVERSITAS ISLAM NEGERI  
MAULANA MALIK IBRAHIM MALANG

JUDUL PERANCANGAN :

BATU AGRI-MUSEUM :  
INTERACTIVE ARCHITECTURE FOR  
BETTER MUSEUM

LOKASI PERANCANGAN :

JL. JACK D. PESANGGRAHAN,  
BATU, KOTA BATU  
JAWA TIMUR

DIRANCANG OLEH :

SHAFI KAMILA PUTRI CAHYANI  
19660072

DOSEN PEMBIMBING 1

PRIMA KURNIAWATY, S.T., M.SI

DOSEN PEMBIMBING 2

ELOK MUTIARA, M.T


JUDUL GAMBAR

TAMPAK DEPAN DAN BELAKANG  
RUANG GANTI

SKALA


1:100

NO. GAMBAR

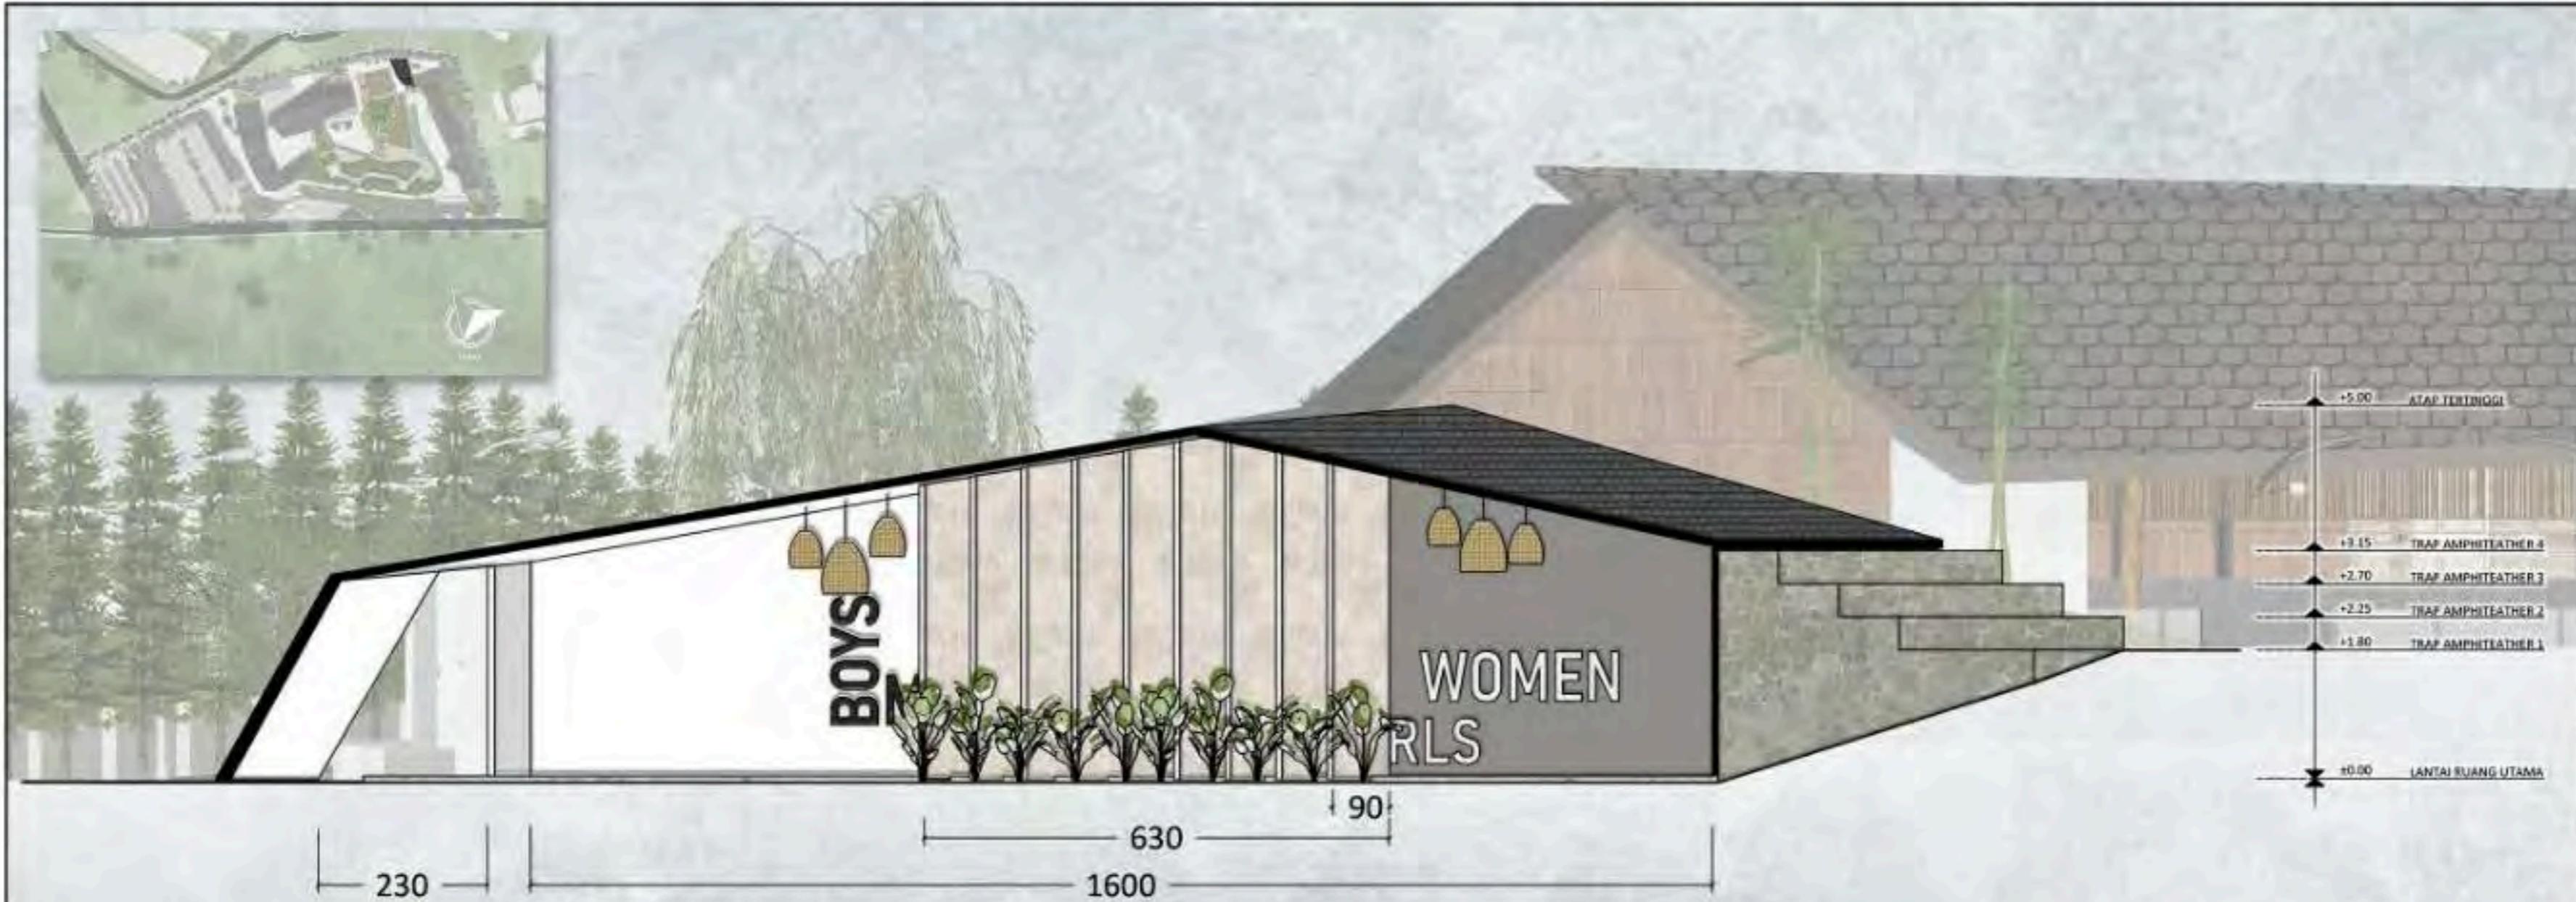

TAMPAK DEPAN RUANG GANTI

SKALA 1 : 100

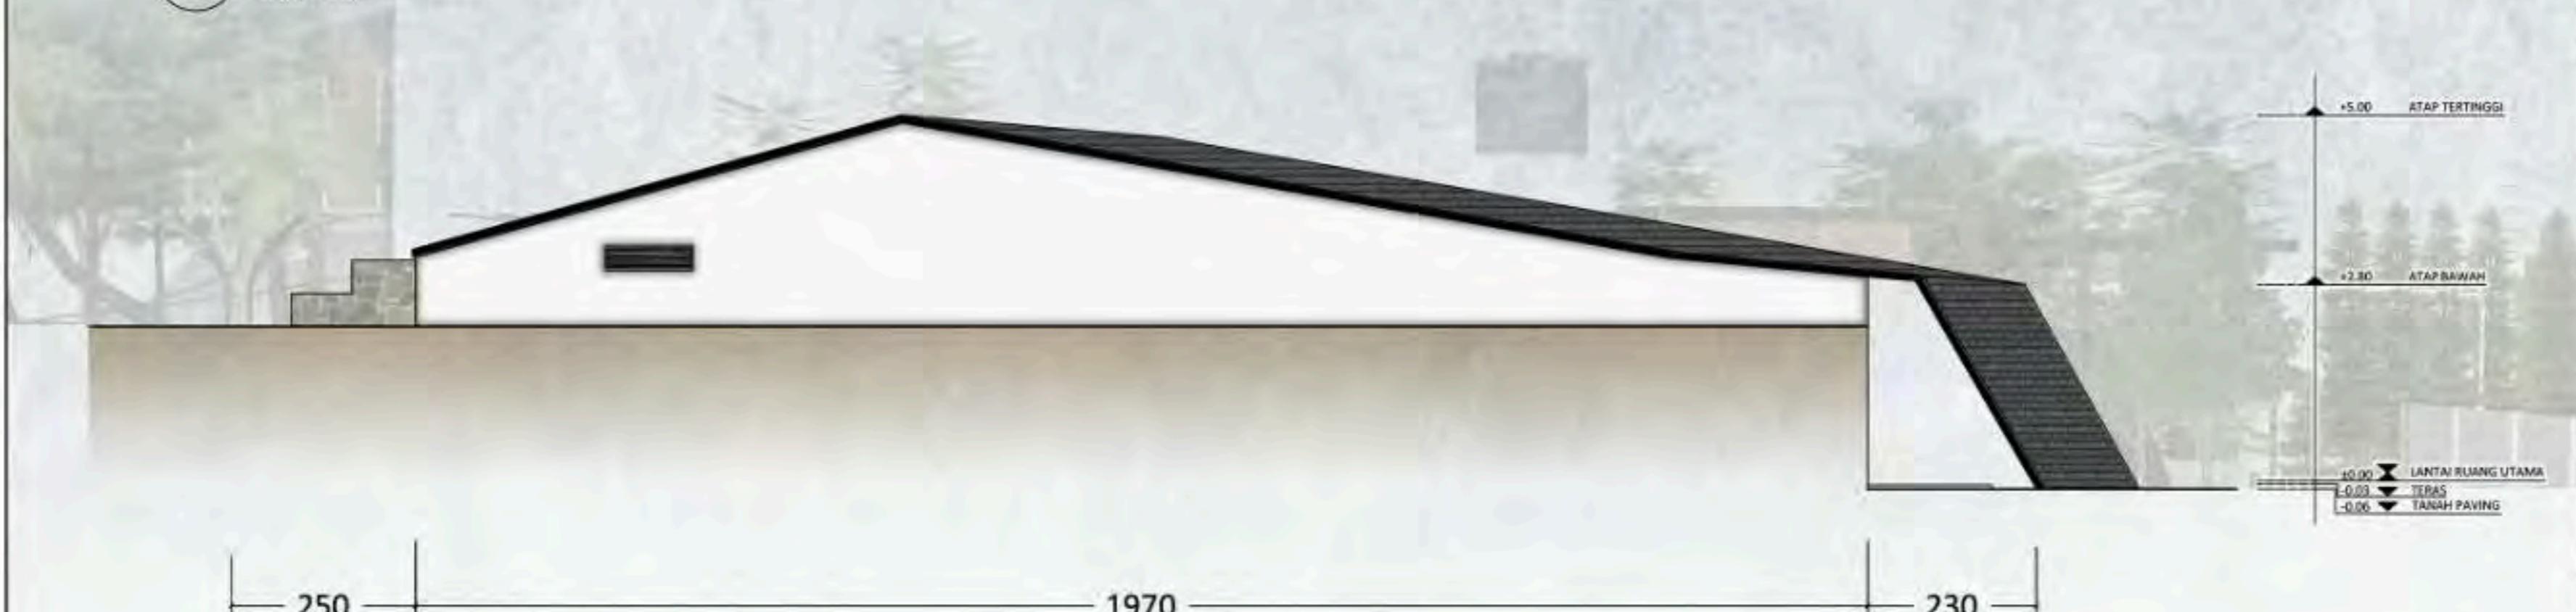

TAMPAK BELAKANG RUANG GANTI

SKALA 1 : 100



ARCHITECTURE  
UIN MALANG - INDONESIA

PRODI TEKNIK ARSITEKTUR  
FAKULTAS SAINS & TEKNOLOGI  
UNIVERSITAS ISLAM NEGERI  
MAULANA MALIK IBRAHIM MALANG

JUDUL PERANCANGAN :

BATU AGRI-MUSEUM :  
INTERACTIVE ARCHITECTURE FOR  
BETTER MUSEUM

LOKASI PERANCANGAN :

JL. JACK D, PESANGGRAHAN,  
BATU, KOTA BATU  
JAWA TIMUR

DIRANCANG OLEH :

SHAFI KAMILA PUTRI CAHYANI  
19660072

DOSEN PEMBIMBING 1

PRIMA KURNIAWATY, S.T., M.Si

DOSEN PEMBIMBING 2

ELOK MUTIARA, M.T


JUDUL GAMBAR

TAMPAK SAMPING KANAN DAN KIRI  
RUANG GANTI

SKALA

1:100

NO. GAMBAR

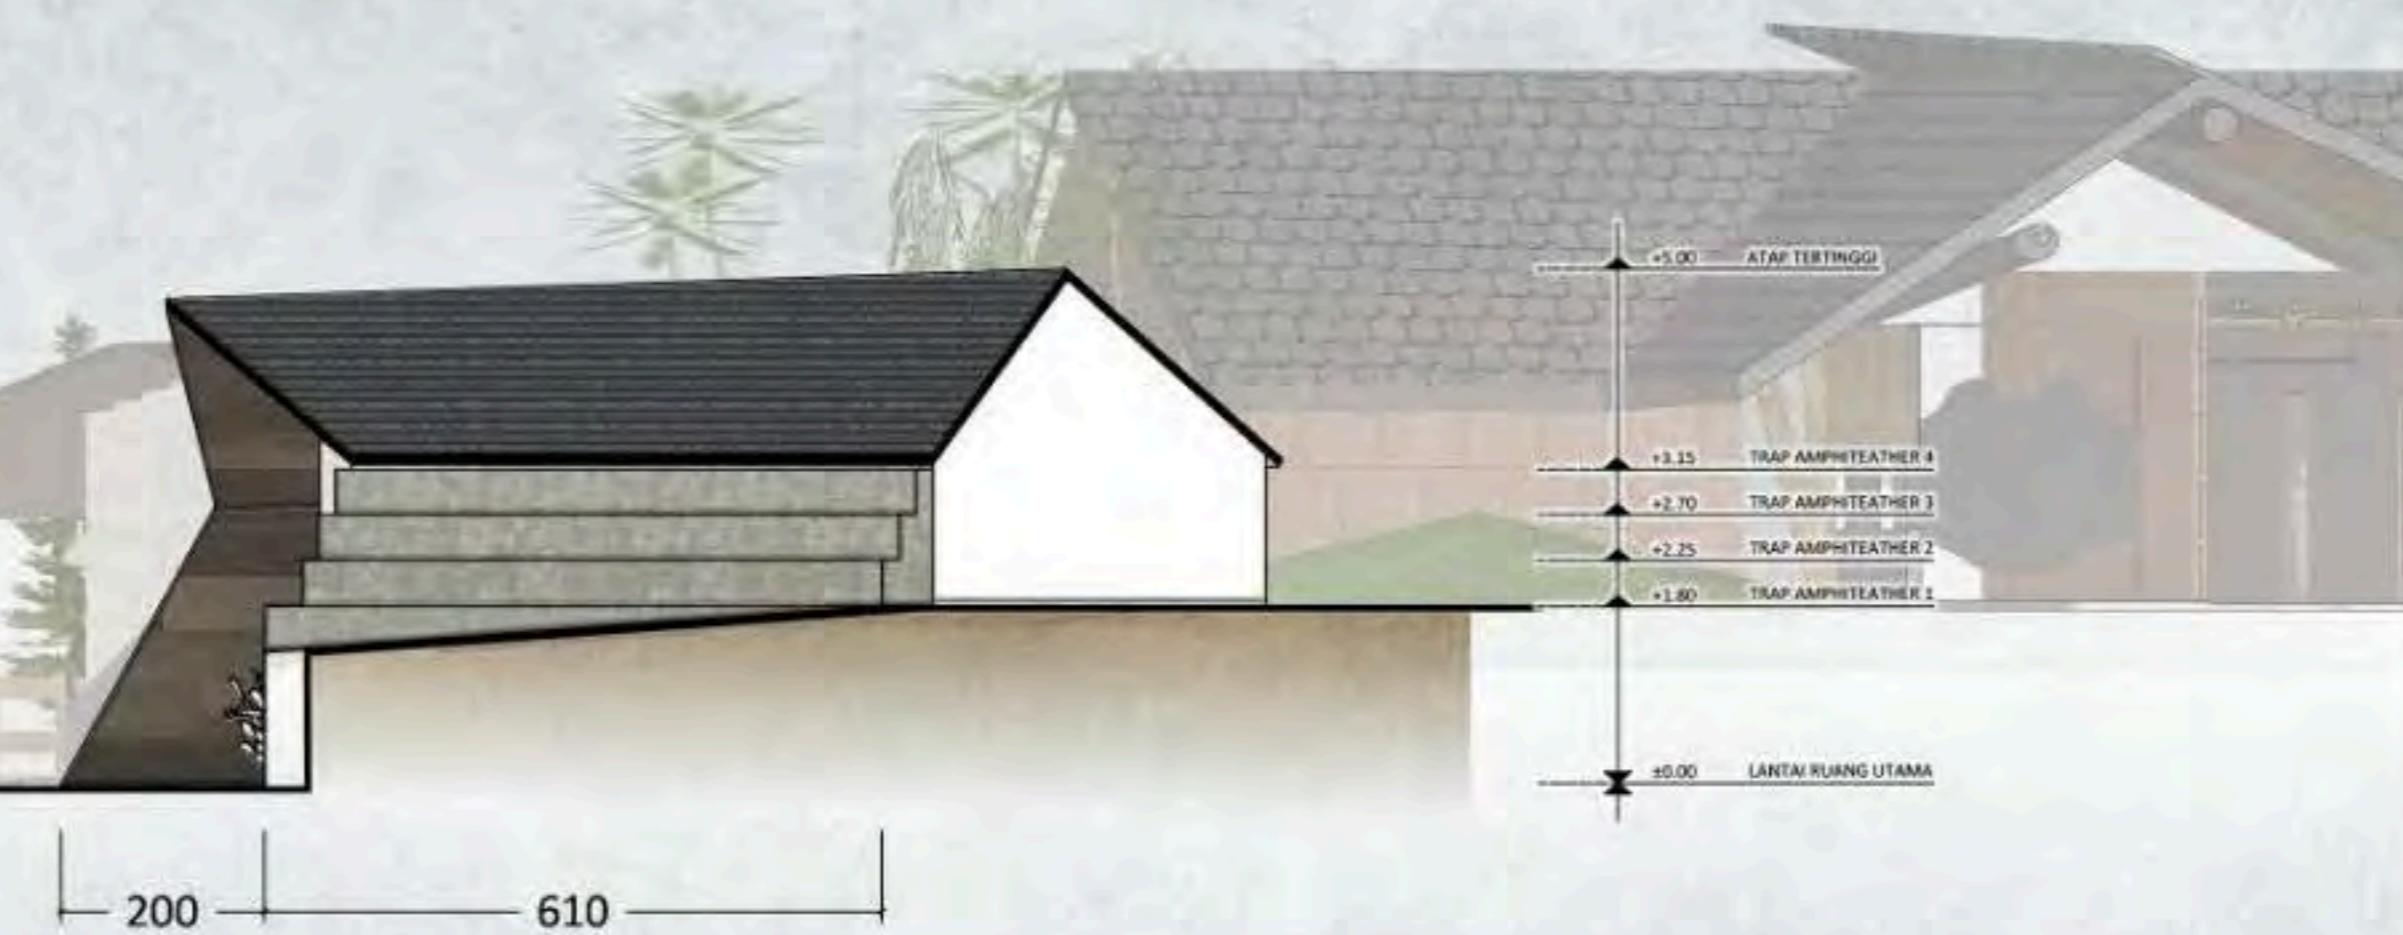

TAMPAK SAMPING KIRI  
RUANG GANTI

SKALA 1:100

TAMPAK SAMPING KANAN  
RUANG GANTI

SKALA 1:100



ARCHITECTURE  
UIN MALANG - INDONESIA

PRODI TEKNIK ARSITEKTUR  
FAKULTAS SAINS & TEKNOLOGI  
UNIVERSITAS ISLAM NEGERI  
MAULANA MALIK IBRAHIM MALANG

JUDUL PERANCANGAN :

BATU AGRI-MUSEUM :  
INTERACTIVE ARCHITECTURE FOR  
BETTER MUSEUM

LOKASI PERANCANGAN :

JL. JACK D, PESANGGRAHAN,  
BATU, KOTA BATU  
JAWA TIMUR

DIRANCANG OLEH :

SHAFI KAMILA PUTRI CAHYANI  
19660072

DOSEN PEMBIMBING 1

PRIMA KURNIAWATY, S.T., M.SI

DOSEN PEMBIMBING 2

ELOK MUTIARA, M.T


JUDUL GAMBAR

POTONGAN AA  
RUANG GANTI

SKALA

1:100

NO. GAMBAR

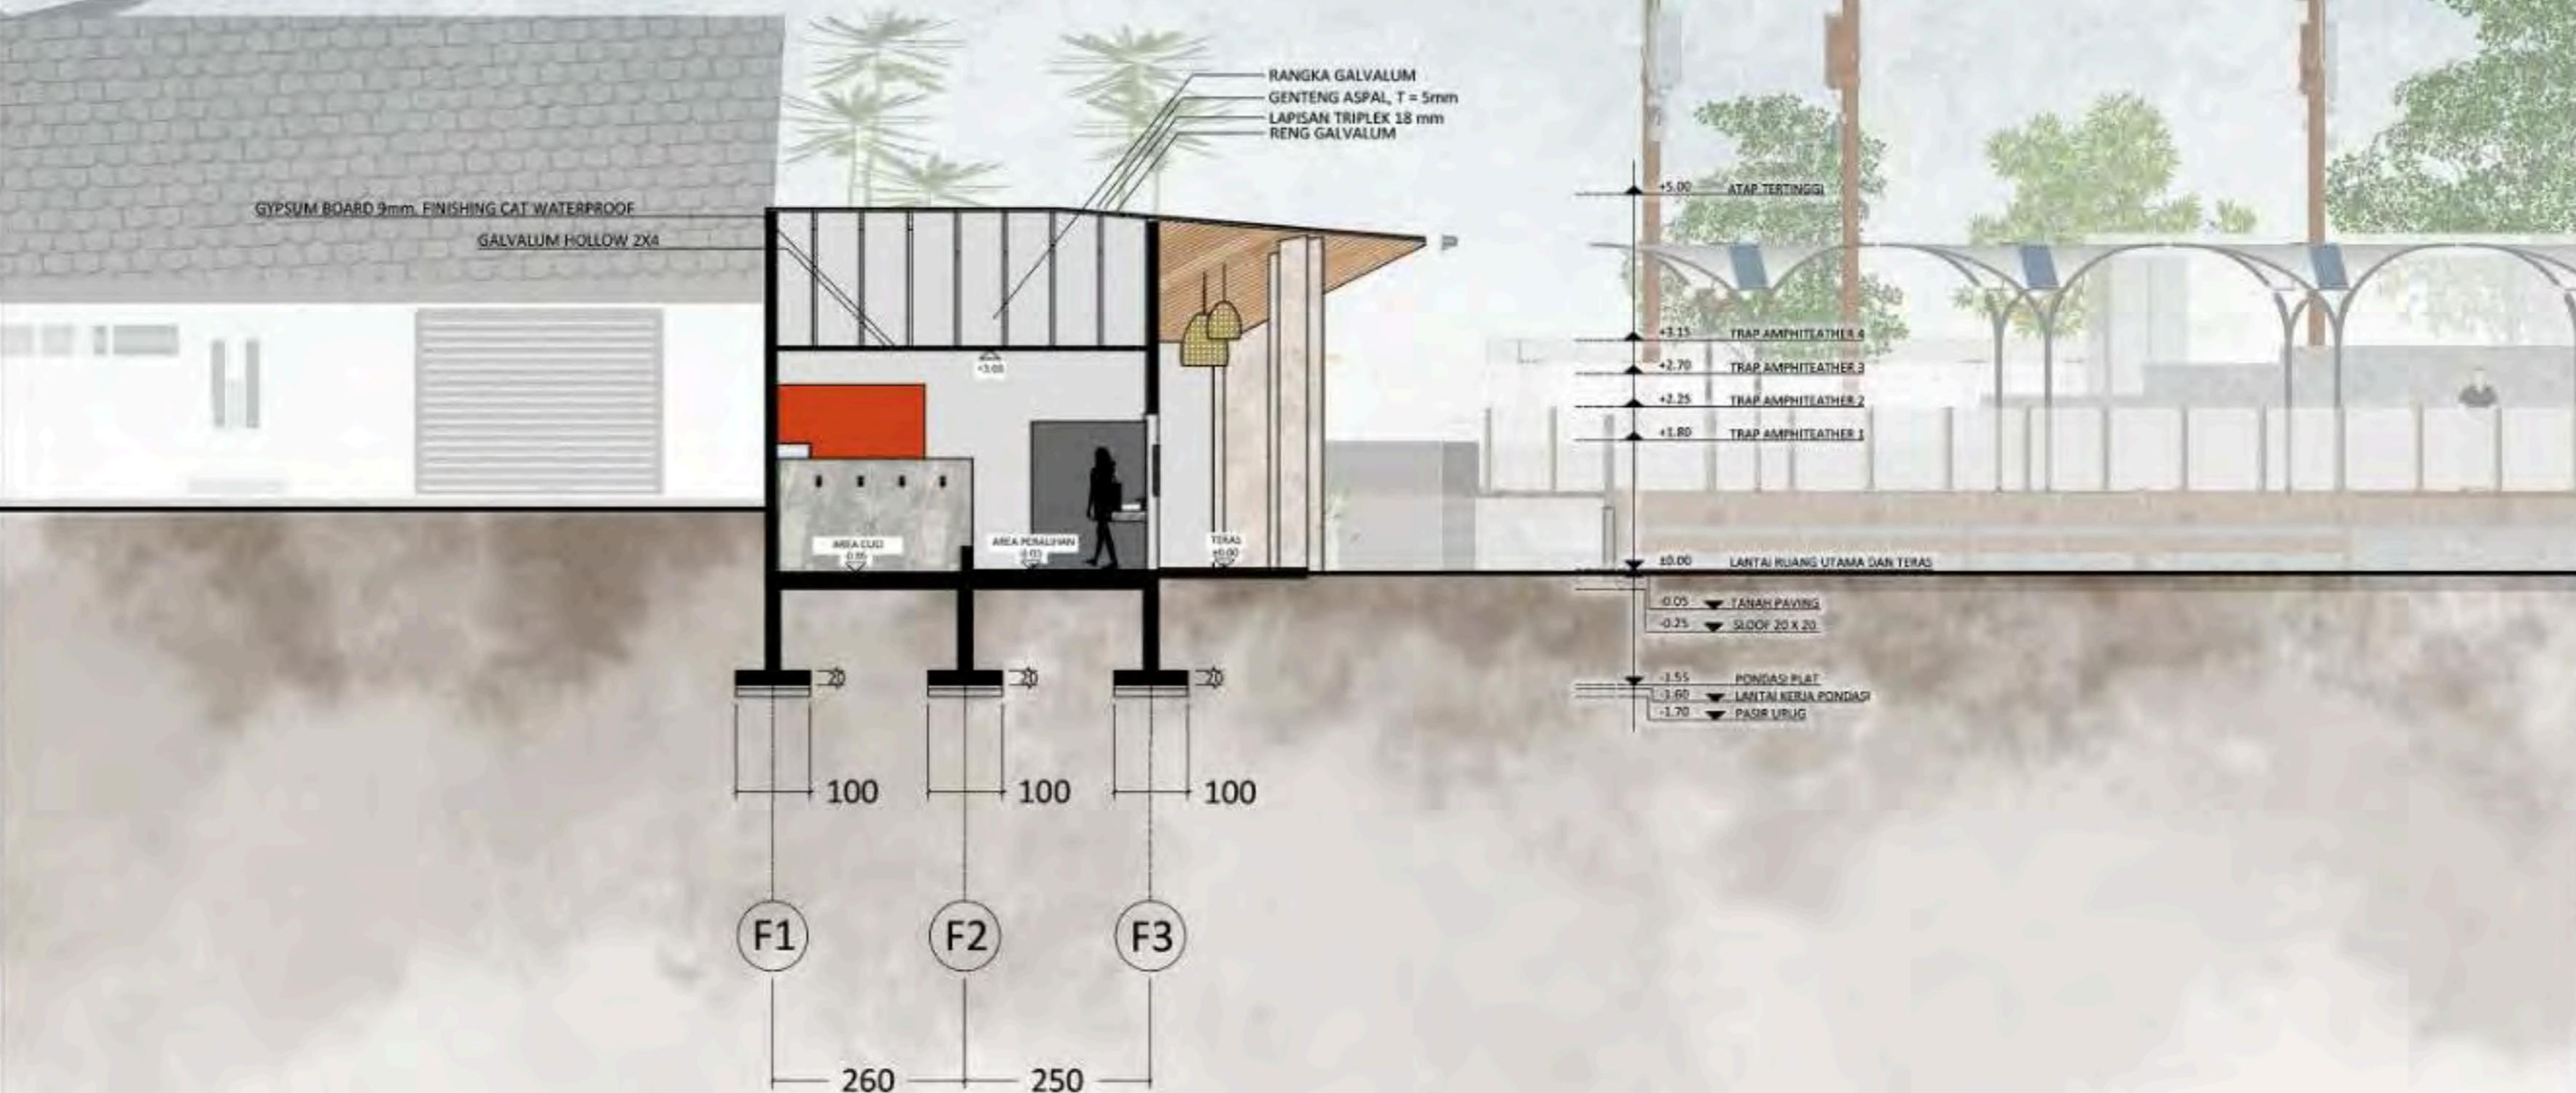

POTONGAN A-A RUANG GANTI

SKALA 1 : 100



ARCHITECTURE  
UIN MALANG - INDONESIA

PRODI TEKNIK ARSITEKTUR  
FAKULTAS SAINS & TEKNOLOGI  
UNIVERSITAS ISLAM NEGERI  
MAULANA MALIK IBRAHIM MALANG

JUDUL PERANCANGAN :

BATU AGRI-MUSEUM :  
INTERACTIVE ARCHITECTURE FOR  
BETTER MUSEUM

LOKASI PERANCANGAN :

JL. JACK D. PESANGGRAHAN,  
BATU, KOTA BATU  
JAWA TIMUR

DIRANCANG OLEH :

SHAFI KAMILA PUTRI CAHYANI  
19660072

DOSEN PEMBIMBING 1

PRIMA KURNIAWATY, S.T., M.SI

DOSEN PEMBIMBING 2

ELOK MUTIARA, M.T


JUDUL GAMBAR

POTONGAN BB  
RUANG GANTI

SKALA

1:100

NO. GAMBAR

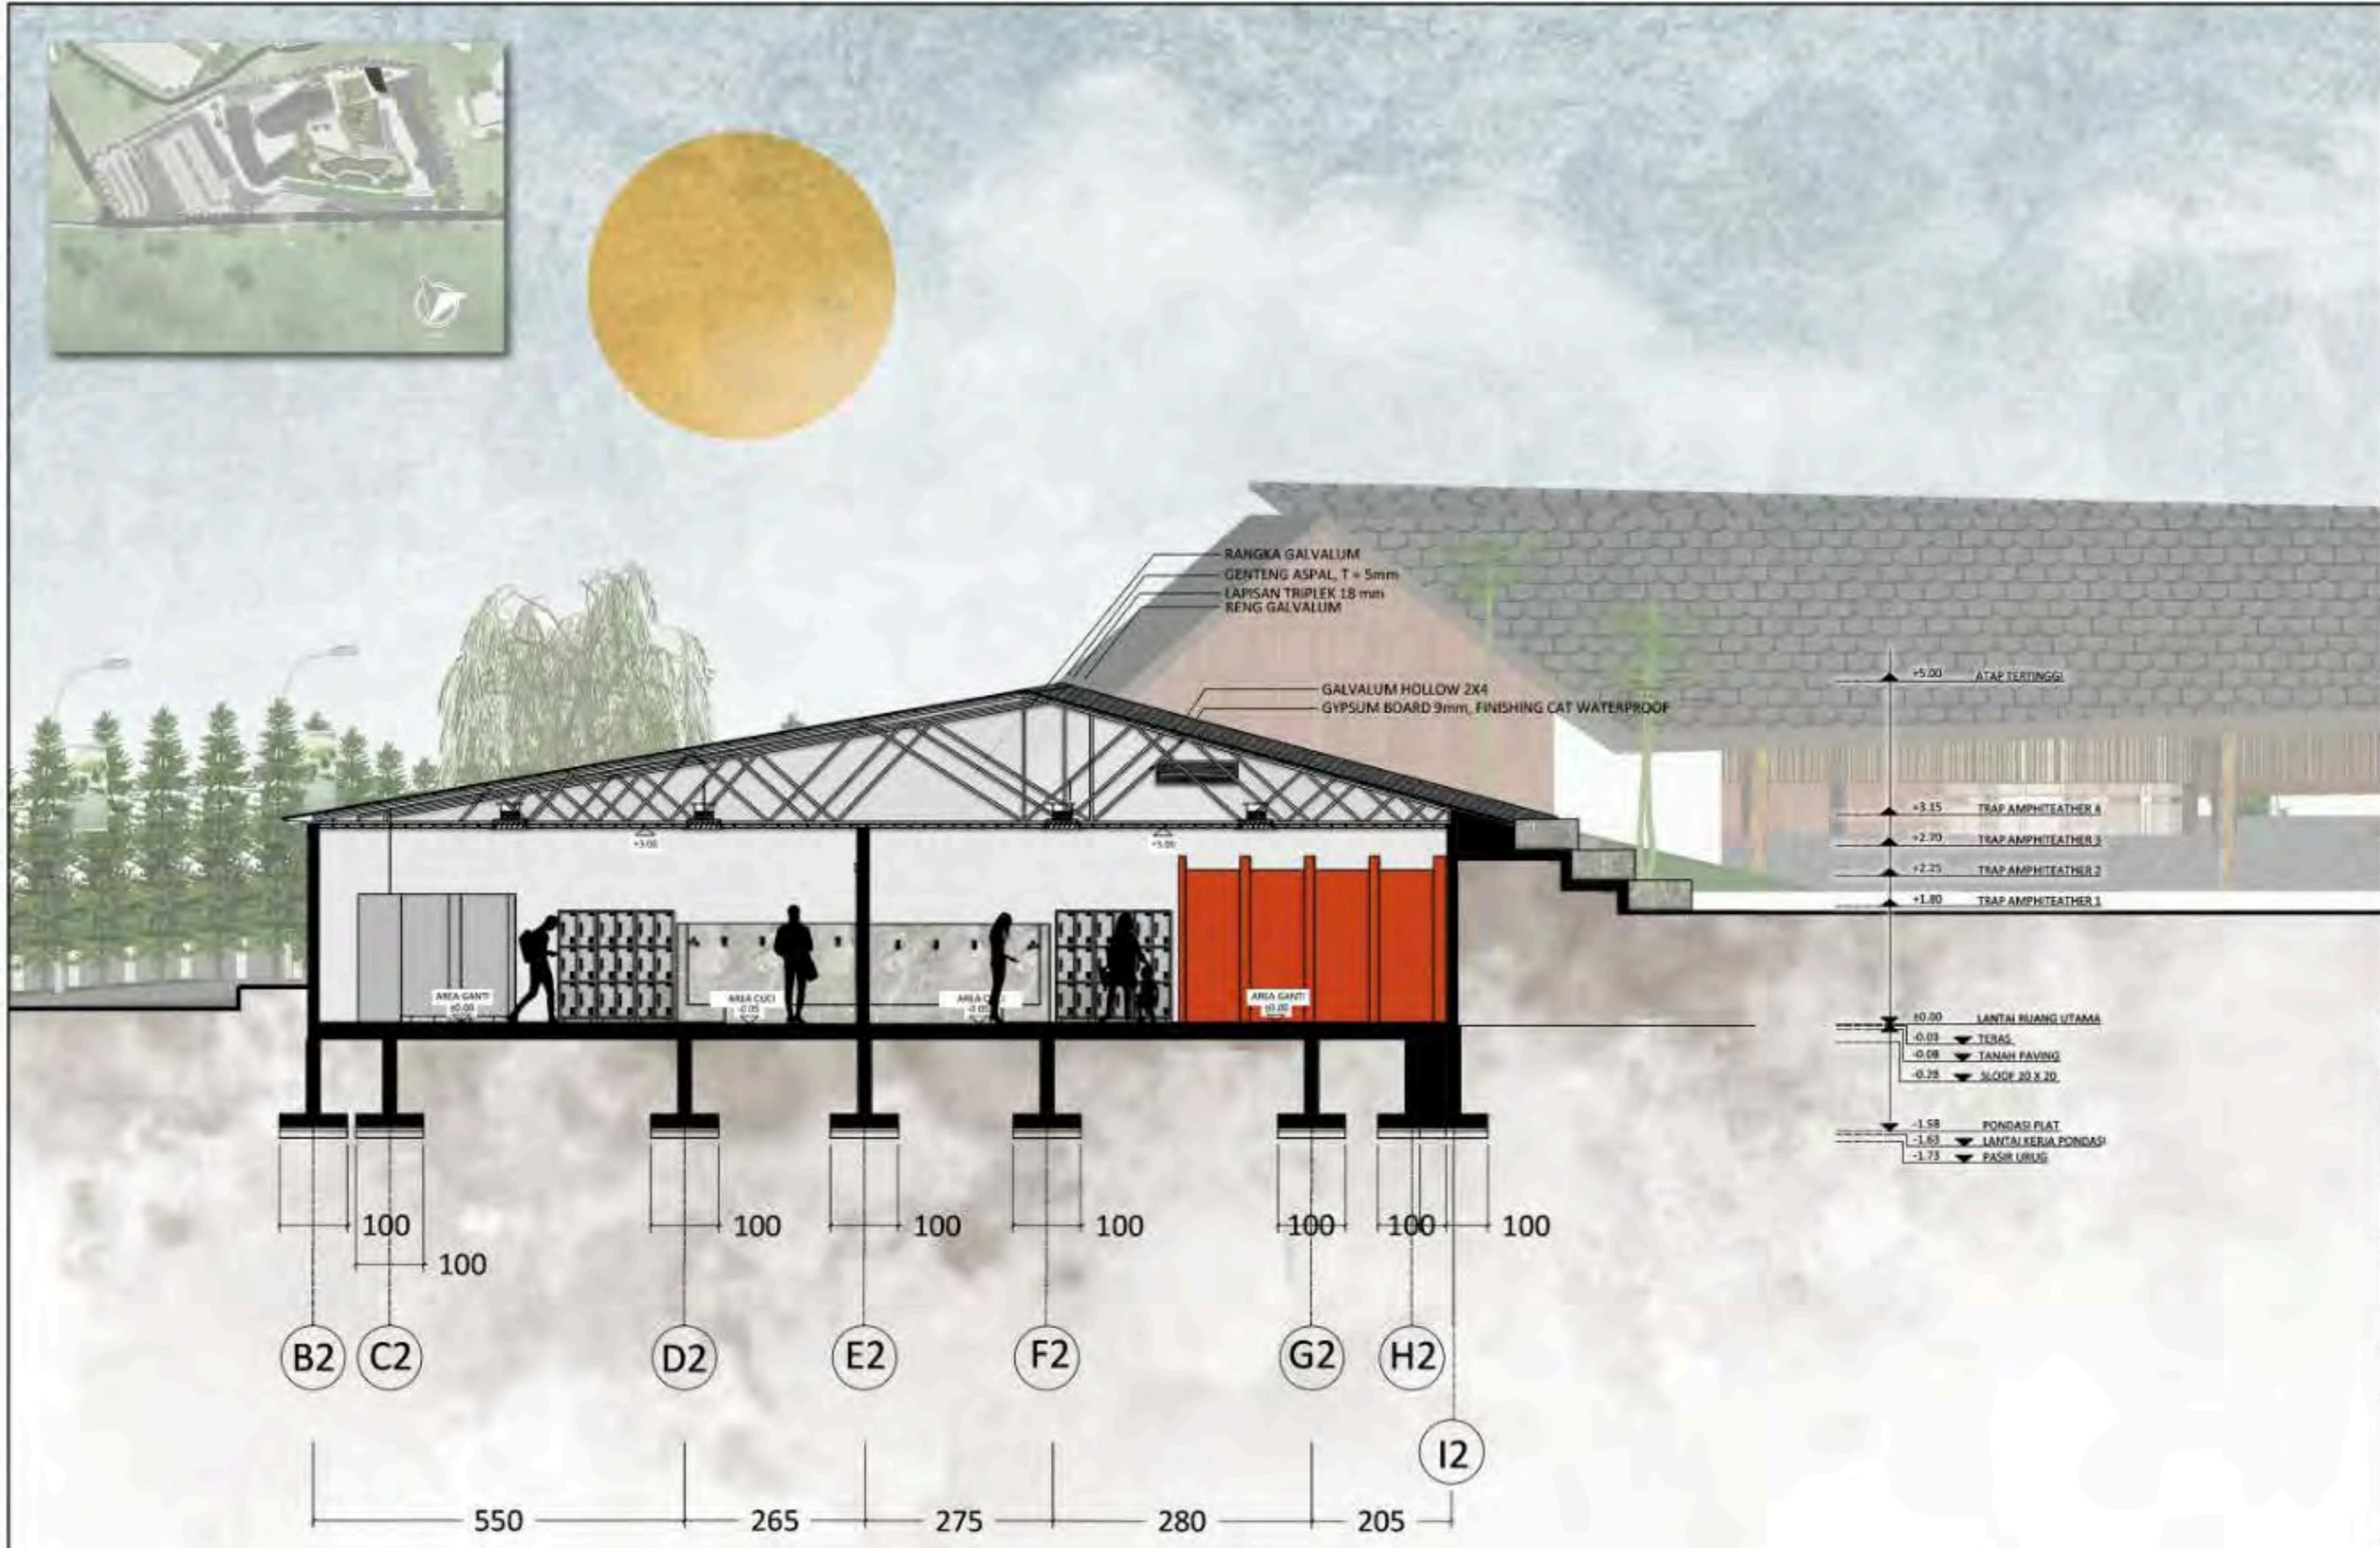

POTONGAN B-B RUANG GANTI  
SKALA 1 : 100



ARCHITECTURE  
UIN MALANG - INDONESIA

PRODI TEKNIK ARSITEKTUR  
FAKULTAS SAINS & TEKNOLOGI  
UNIVERSITAS ISLAM NEGERI  
MAULANA MALIK IBRAHIM MALANG

JUDUL PERANCANGAN :

BATU AGRI-MUSEUM :  
INTERACTIVE ARCHITECTURE FOR  
BETTER MUSEUM

LOKASI PERANCANGAN :

JL. JACK D. PESANGGRAHAN,  
BATU, KOTA BATU  
JAWA TIMUR

DIRANCANG OLEH :

SHAFI KAMILA PUTRI CAHYANI  
19660072

DOSEN PEMBIMBING 1

PRIMA KURNIAWATY, S.T., M.S.I

DOSEN PEMBIMBING 2

ELOK MUTIARA, M.T

JUDUL GAMBAR



DENAH RUMAH MAKAN DAN  
AGRIMARKET

SKALA

1:250

NO. GAMBAR

DENAH RUMAH MAKAN DAN  
AGRIMARKET

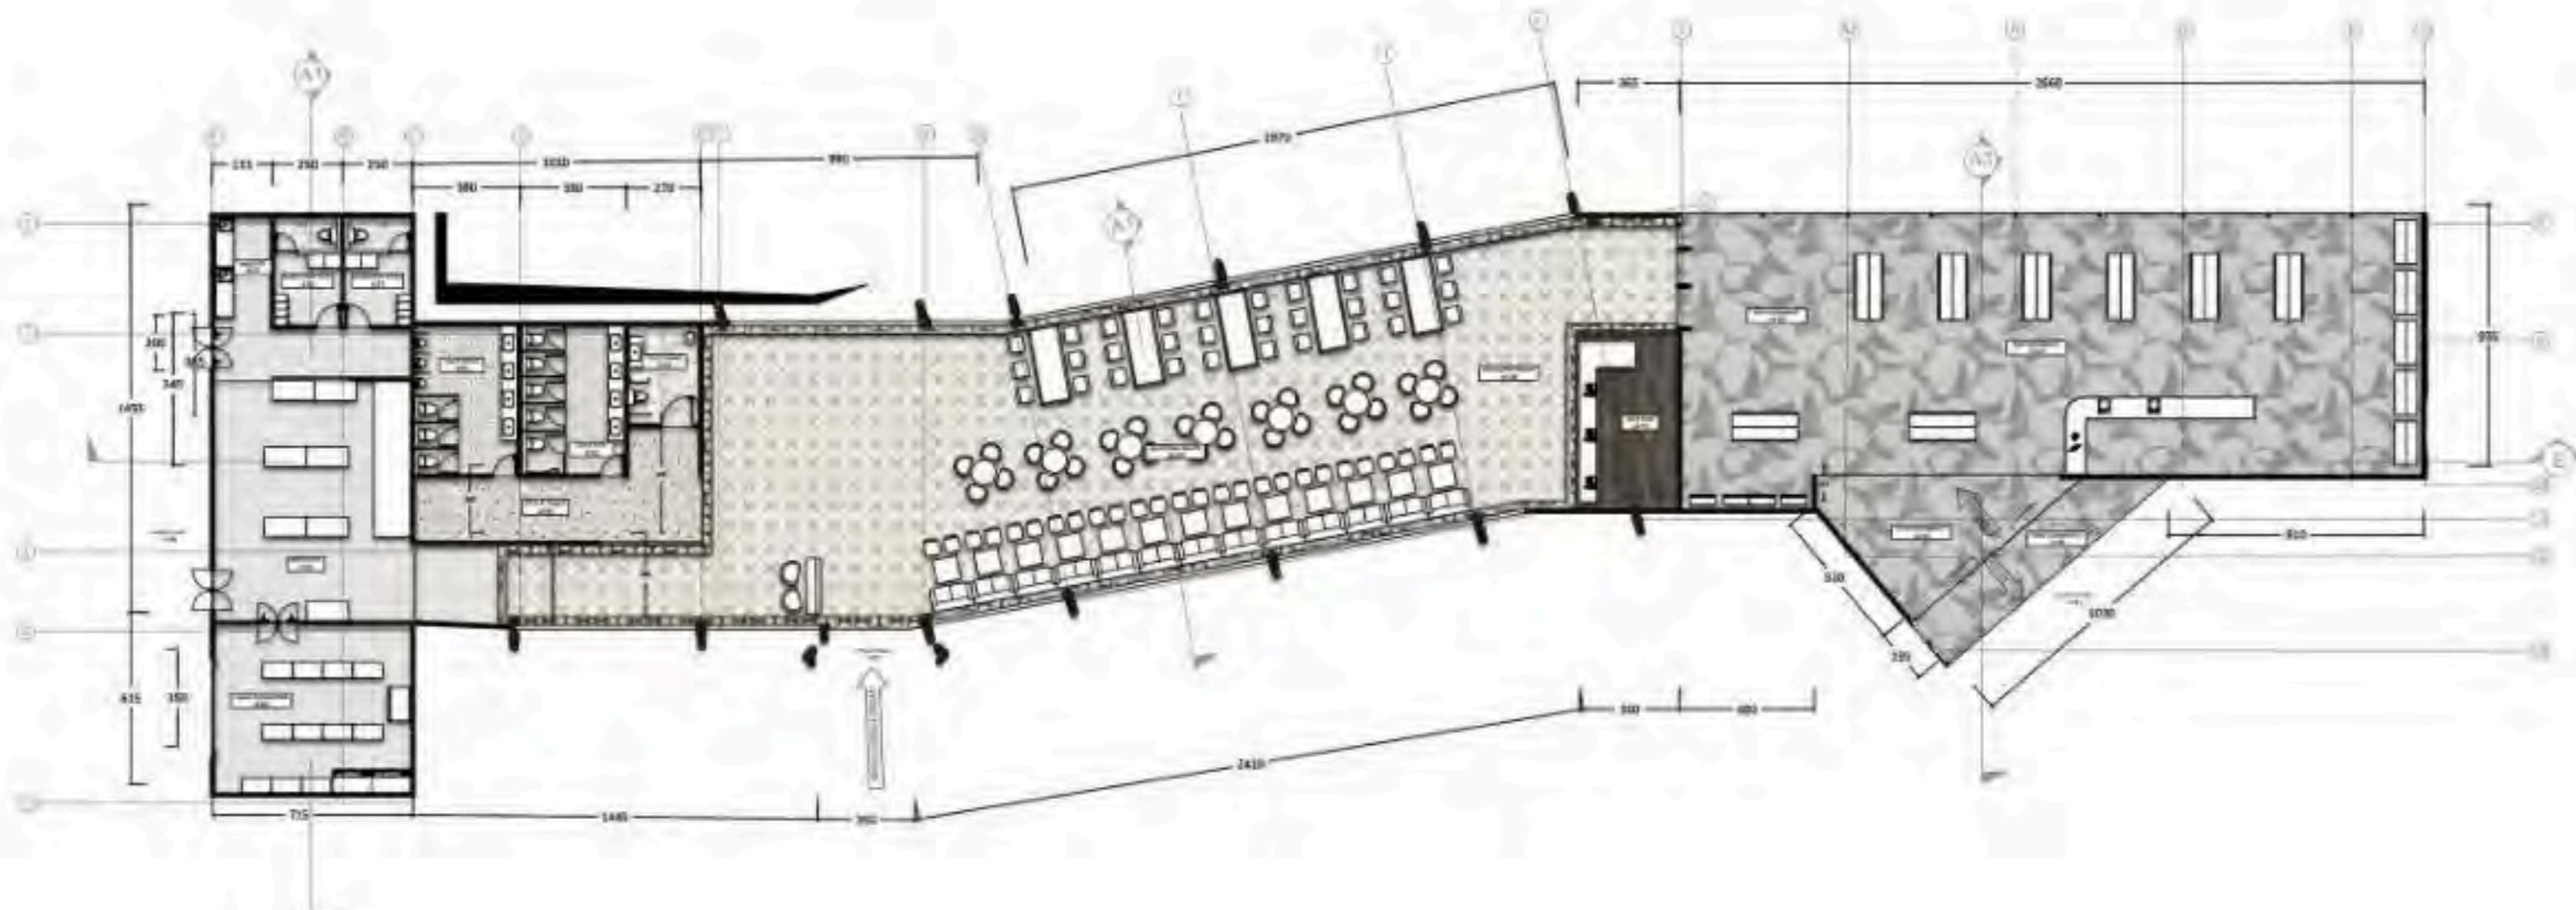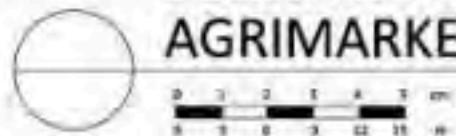



ARCHITECTURE  
UIN MALANG - INDONESIA

PRODI TEKNIK ARSITEKTUR  
FAKULTAS SAINS & TEKNOLOGI  
UNIVERSITAS ISLAM NEGERI  
MAULANA MALIK IBRAHIM MALANG

JUDUL PERANCANGAN :

BATU AGRI-MUSEUM :  
INTERACTIVE ARCHITECTURE FOR  
BETTER MUSEUM

LOKASI PERANCANGAN :

JL. JACK D, PESANGGRAHAN,  
BATU, KOTA BATU  
JAWA TIMUR

DIRANCANG OLEH :

SHAFI KAMILA PUTRI CAHYANI  
19660072

DOSEN PEMBIMBING 1

PRIMA KURNIAWATY, S.T., M.SI

DOSEN PEMBIMBING 2

ELOK MUTIARA, M.T

JUDUL GAMBAR

TAMPAK DEPAN DAN BELAKANG  
RUMAH MAKAN DAN AGRIMARKET


SKALA

1:250


NO. GAMBAR



TAMPAK DEPAN RUMAH MAKAN  
DAN AGRIMARKET

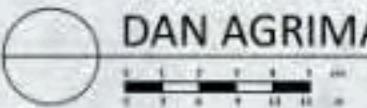

TAMPAK BELAKANG RUMAH  
MAKAN DAN AGRIMARKET

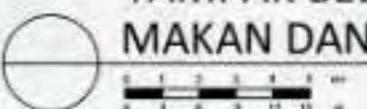



ARCHITECTURE  
UIN MALANG - INDONESIA

PRODI TEKNIK ARSITEKTUR  
FAKULTAS SAINS & TEKNOLOGI  
UNIVERSITAS ISLAM NEGERI  
MAULANA MALIK IBRAHIM MALANG

JUDUL PERANCANGAN :

BATU AGRI-MUSEUM :  
INTERACTIVE ARCHITECTURE FOR  
BETTER MUSEUM

LOKASI PERANCANGAN :

JL. JACK D, PESANGGRAHAN,  
BATU, KOTA BATU  
JAWA TIMUR

DIRANCANG OLEH :

SHAFI KAMILA PUTRI CAHYANI  
19660072

DOSEN PEMBIMBING 1

PRIMA KURNIAWATY, S.T., M.SI

DOSEN PEMBIMBING 2

ELOK MUTIARA, M.T

JUDUL GAMBAR

TAMPAK SAMPING KANAN DAN KIRI  
RUMAH MAKAN DAN AGRIMARKET

SKALA

1:200

NO. GAMBAR



TAMPAK SAMPING KANAN RUMAH MAKAN

SKALA 1:200



TAMPAK SAMPING KIRI RUMAH MAKAN

SKALA 1:200



ARCHITECTURE  
UIN MALANG - INDONESIA

PRODI TEKNIK ARSITEKTUR  
FAKULTAS SAINS & TEKNOLOGI  
UNIVERSITAS ISLAM NEGERI  
MAULANA MALIK IBRAHIM MALANG

JUDUL PERANCANGAN :

BATU AGRI-MUSEUM :  
INTERACTIVE ARCHITECTURE FOR  
BETTER MUSEUM

LOKASI PERANCANGAN :

JL. JACK D. PESANGGRAHAN,  
BATU, KOTA BATU  
JAWA TIMUR

DIRANCANG OLEH :

SHAFIA KAMILA PUTRI CAHYANI  
19660072

DOSEN PEMBIMBING 1

PRIMA KURNIAWATY, S.T., M.SI

DOSEN PEMBIMBING 2

ELOK MUTIARA, M.T


JUDUL GAMBAR

POTONGAN AA  
RUMAH MAKAN DAN AGRIMARKET

SKALA

1:200

NO. GAMBAR

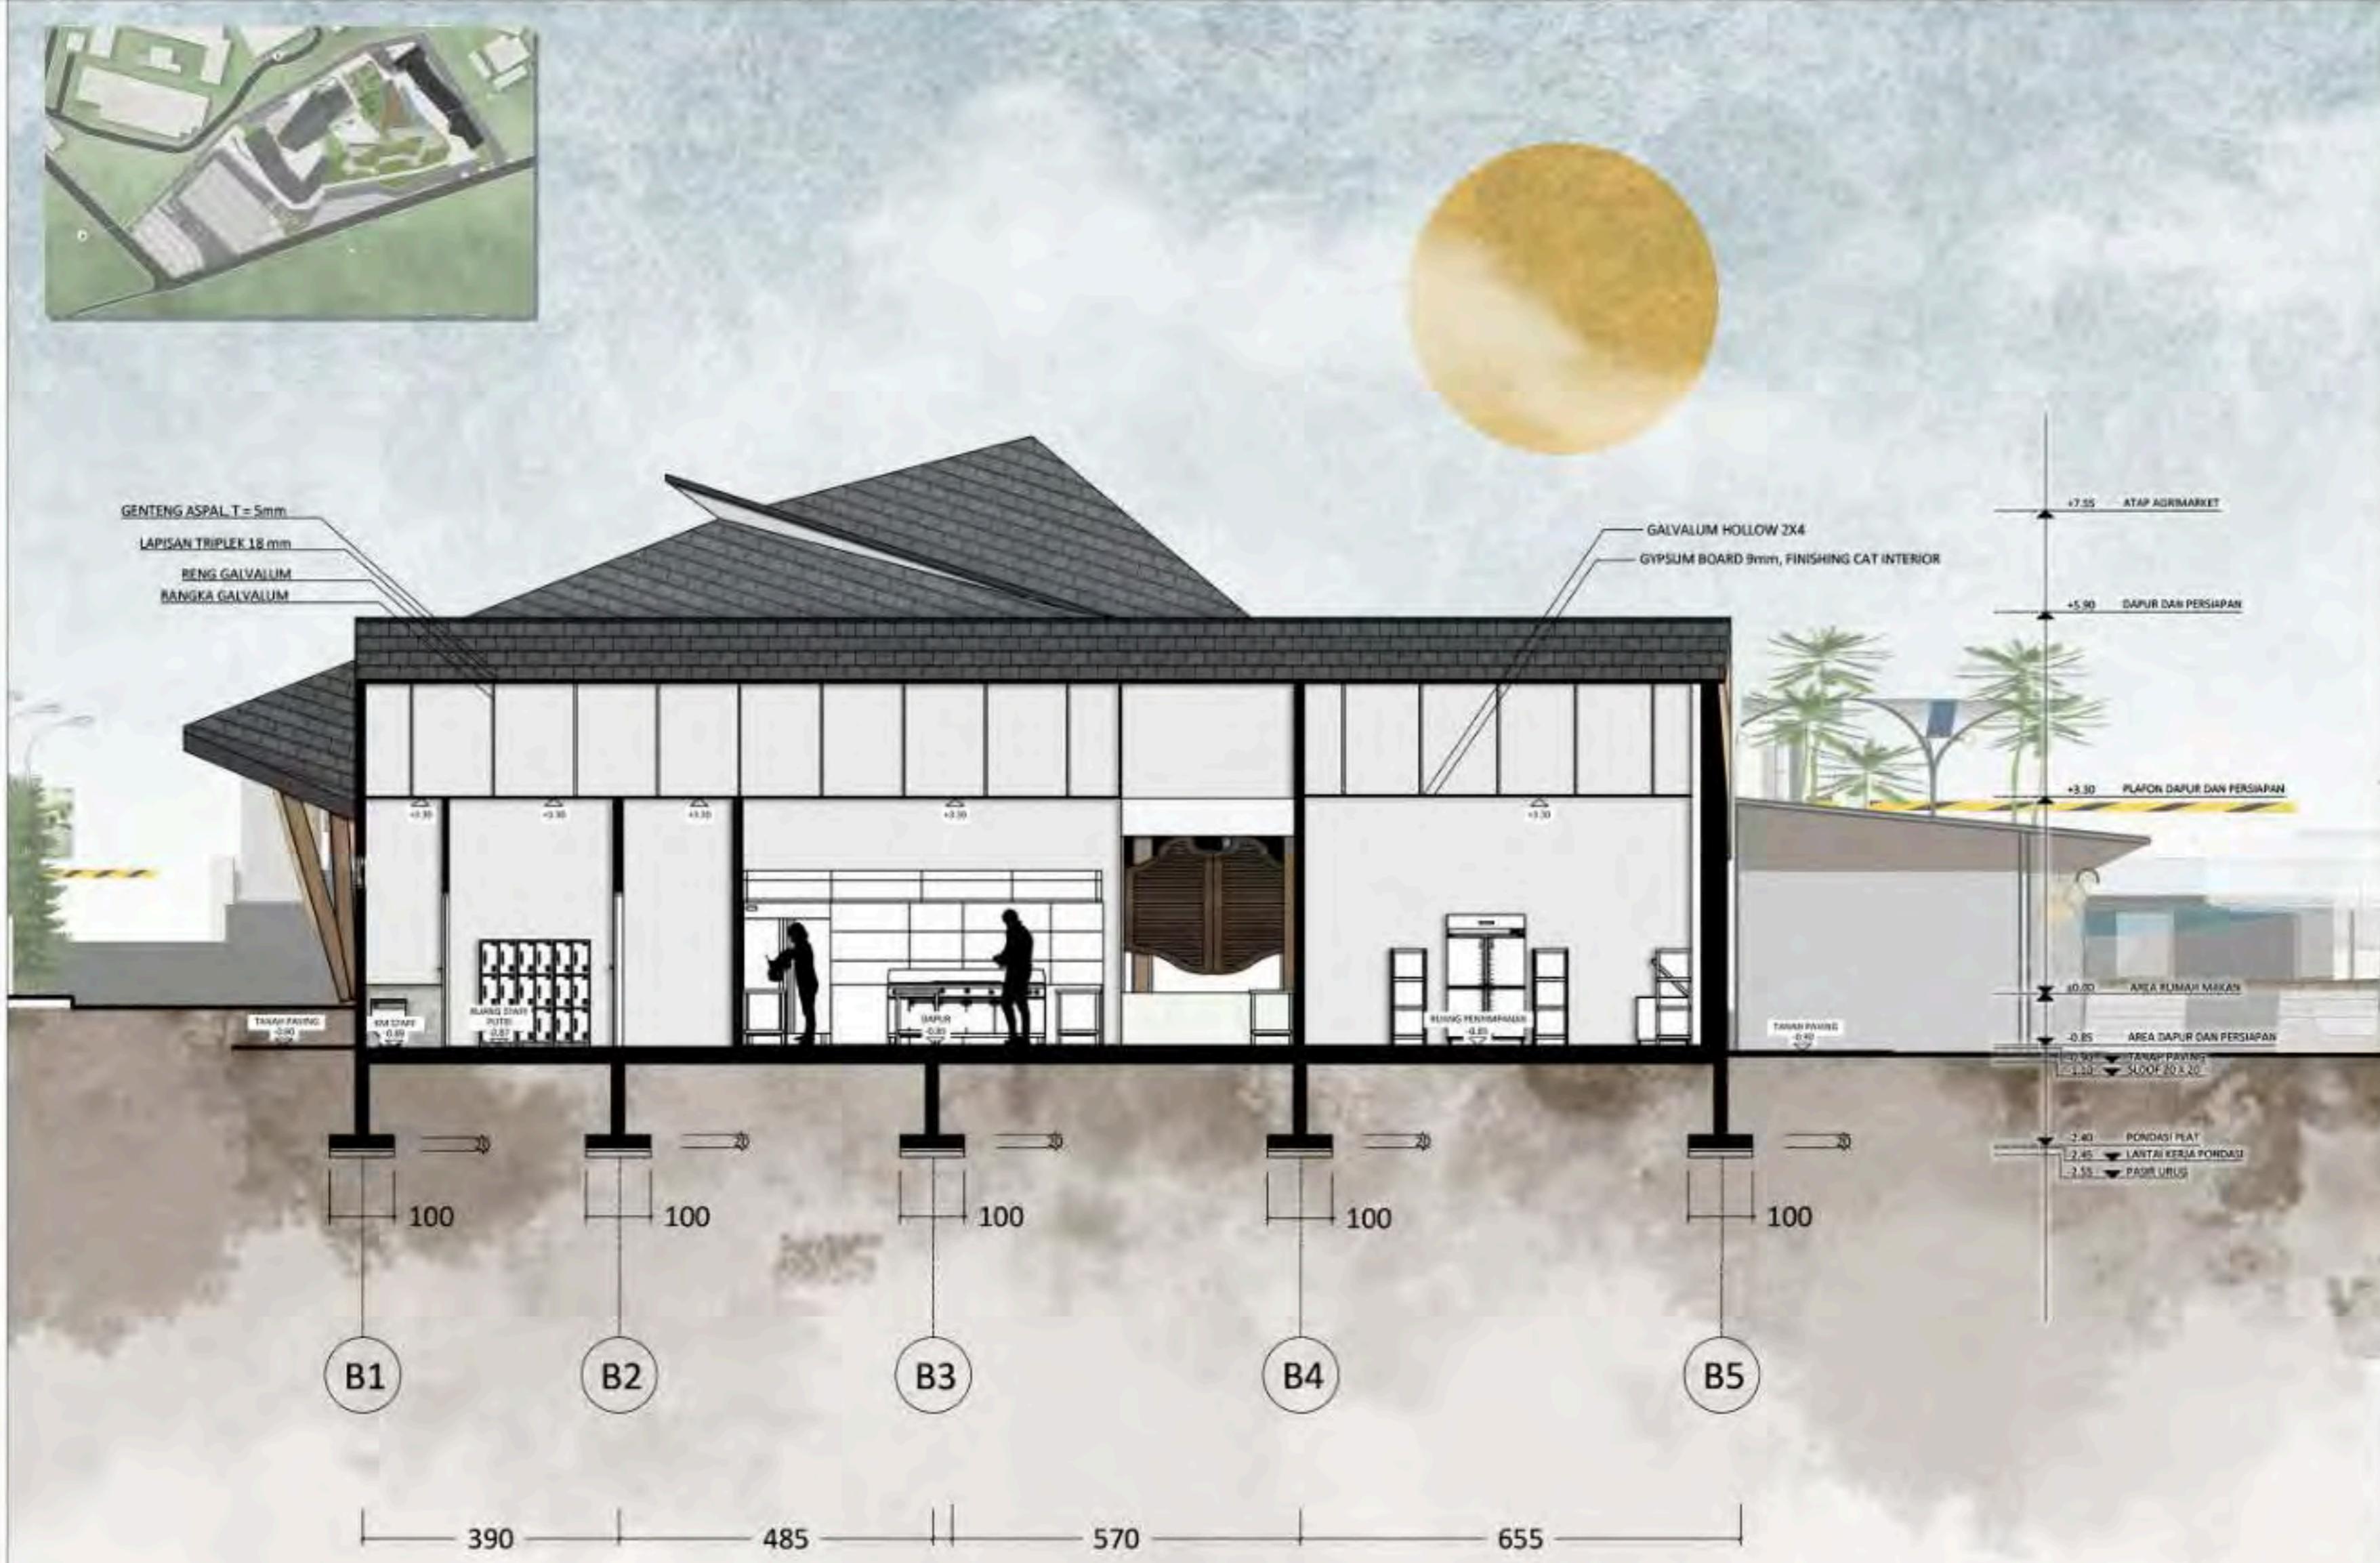

POTONGAN A A 1  
RUMAH MAKAN DAN AGRIMARKET

SKALA 1:100



ARCHITECTURE  
UIN MALANG - INDONESIA

PRODI TEKNIK ARSITEKTUR  
FAKULTAS SAINS & TEKNOLOGI  
UNIVERSITAS ISLAM NEGERI  
MAULANA MALIK IBRAHIM MALANG

JUDUL PERANCANGAN :

BATU AGRI-MUSEUM :  
INTERACTIVE ARCHITECTURE FOR  
BETTER MUSEUM

LOKASI PERANCANGAN :

JL. JACK D. PESANGGRAHAN,  
BATU, KOTA BATU  
JAWA TIMUR

DIRANCANG OLEH :

SHAFIA KAMILA PUTRI CAHYANI  
19660072

DOSEN PEMBIMBING 1

PRIMA KURNIAWATY, S.T., M.SI

DOSEN PEMBIMBING 2

ELOK MUTIARA, M.T


JUDUL GAMBAR

POTONGAN AA.2  
RUMAH MAKAN DAN AGRIMARKET

SKALA

1:200

NO. GAMBAR

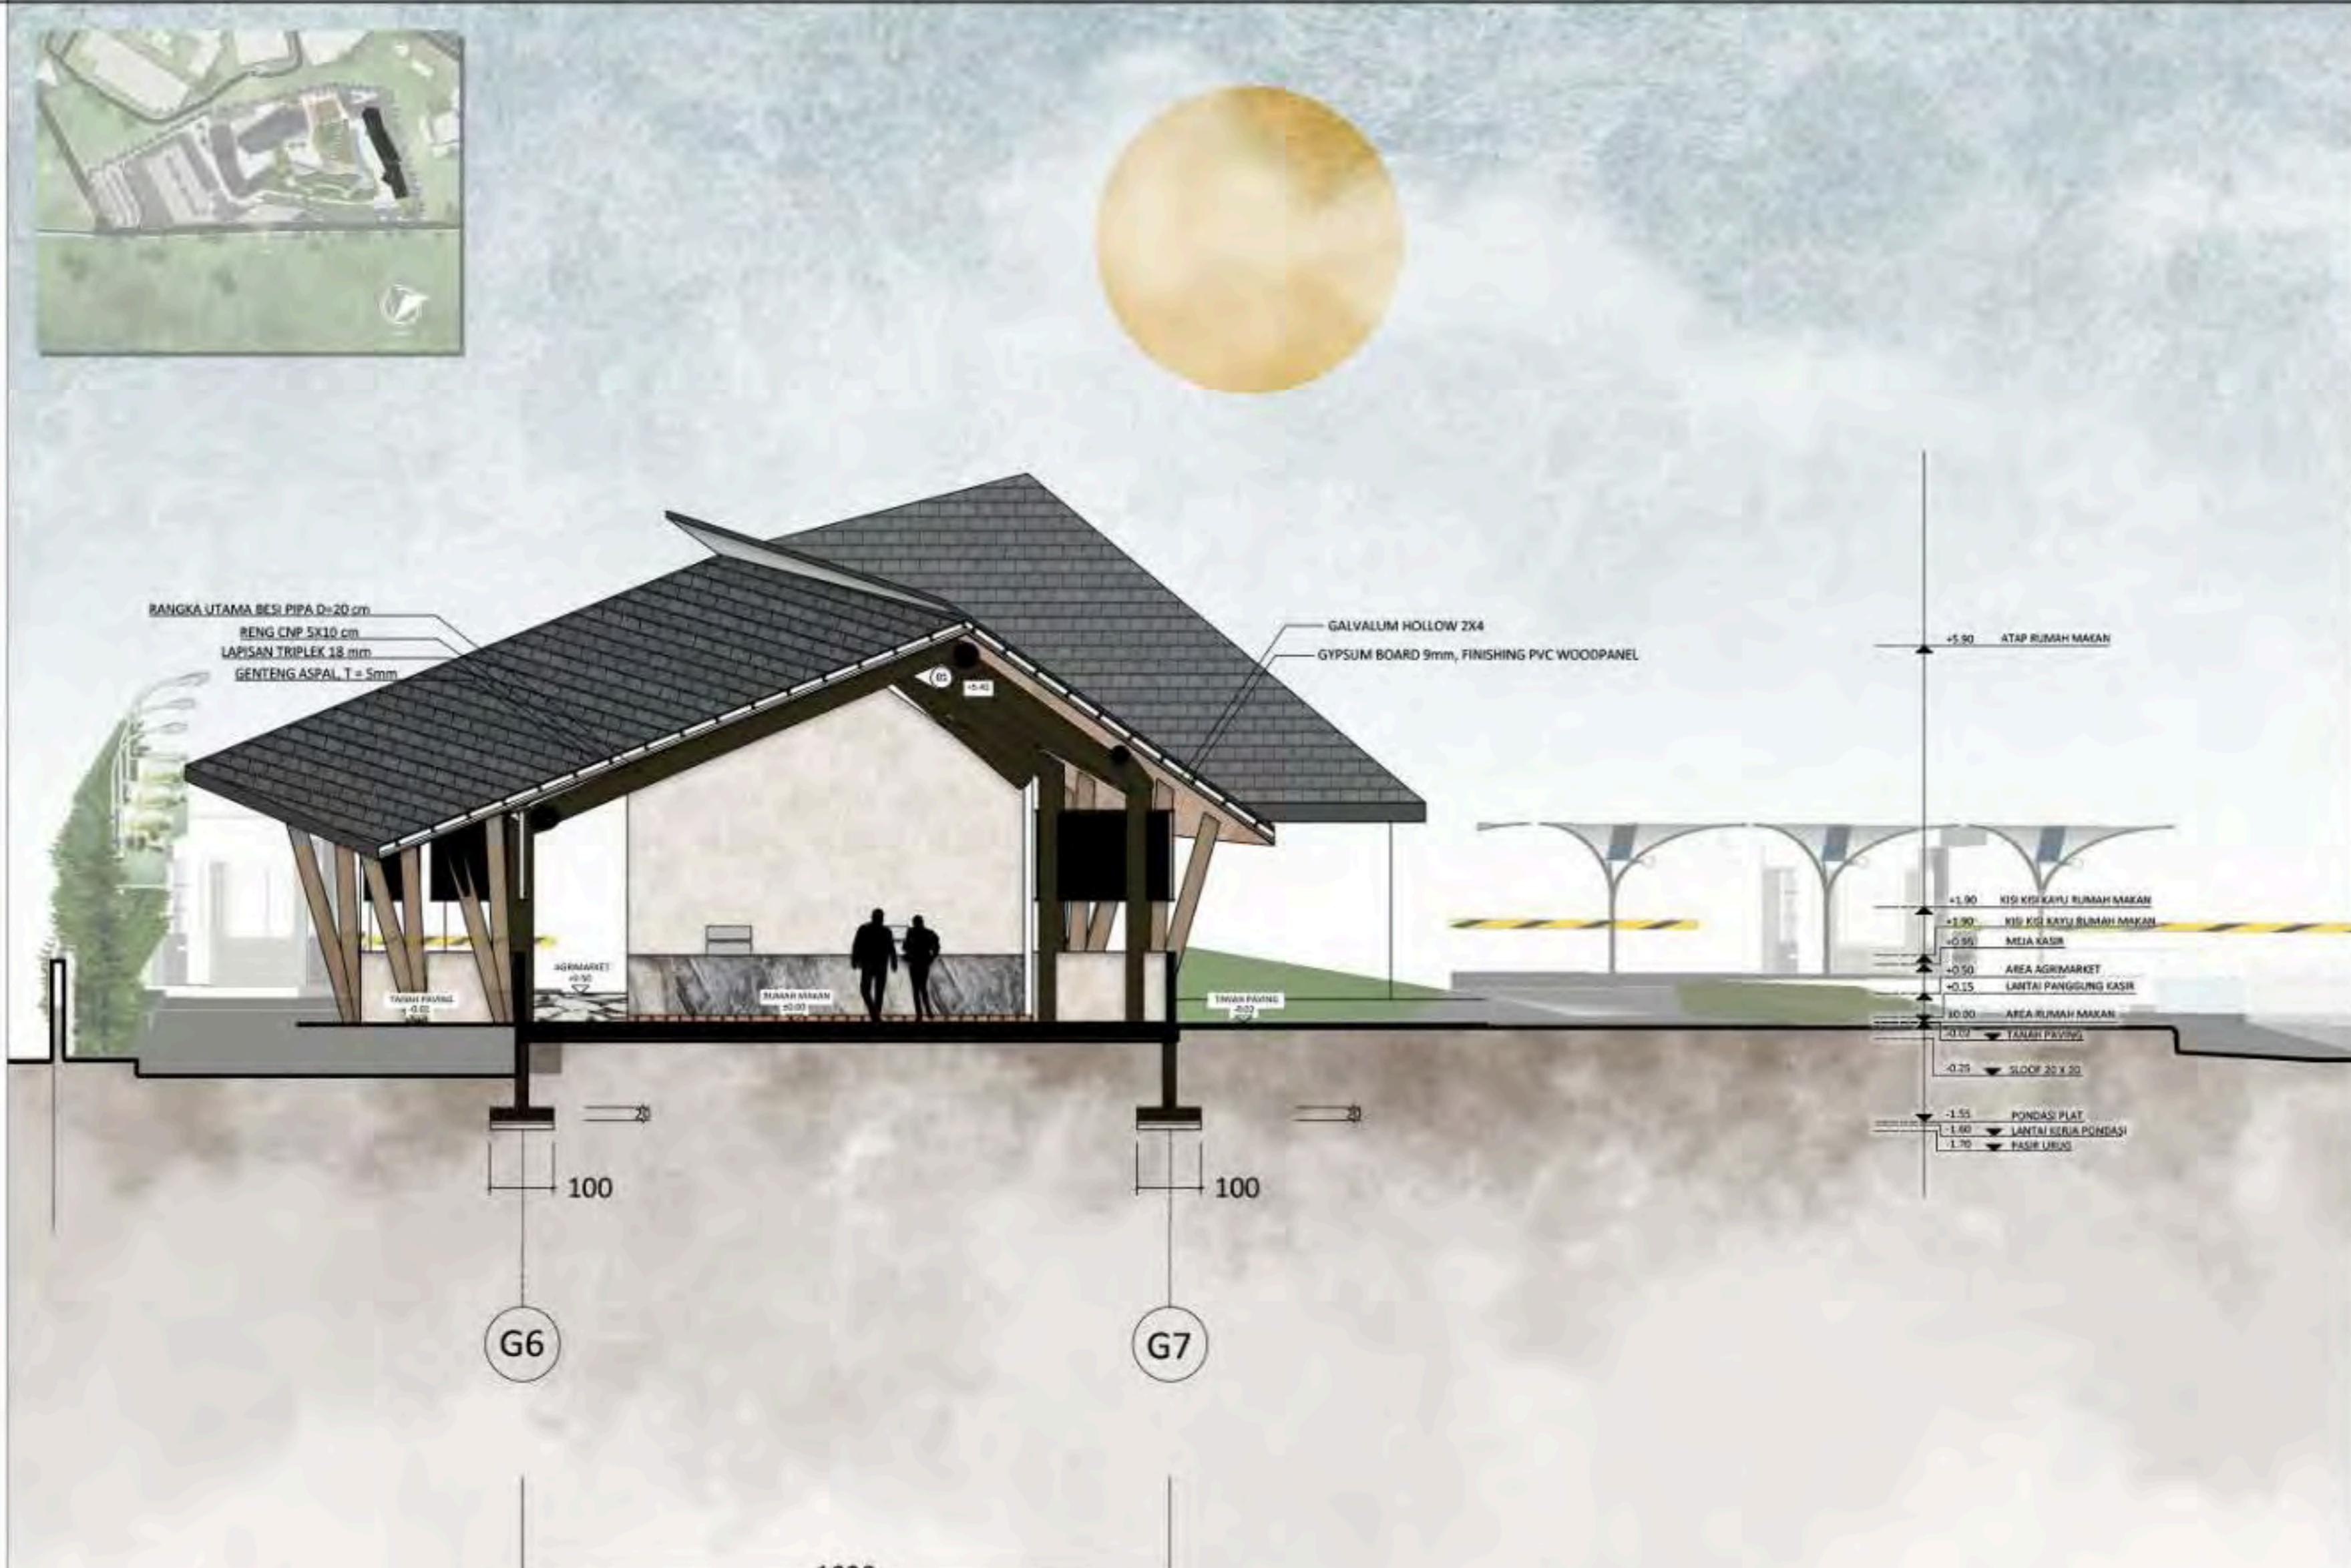

POTONGAN A A 2  
RUMAH MAKAN DAN AGRIMARKET

SKALA 1 : 100



ARCHITECTURE  
UIN MALANG - INDONESIA

PRODI TEKNIK ARSITEKTUR  
FAKULTAS SAINS & TEKNOLOGI  
UNIVERSITAS ISLAM NEGERI  
MAULANA MALIK IBRAHIM MALANG

JUDUL PERANCANGAN :

BATU AGRI-MUSEUM :  
INTERACTIVE ARCHITECTURE FOR  
BETTER MUSEUM

LOKASI PERANCANGAN :

JL. JACK D. PESANGGRAHAN,  
BATU, KOTA BATU  
JAWA TIMUR

DIRANCANG OLEH :

SHAFIA KAMILA PUTRI CAHYANI  
19660072

DOSEN PEMBIMBING 1

PRIMA KURNIAWATY, S.T., M.Si

DOSEN PEMBIMBING 2

ELOK MUTIARA, M.T


JUDUL GAMBAR

POTONGAN AA 3  
RUMAH MAKAN DAN AGRIMARKET

SKALA

1:200

NO. GAMBAR

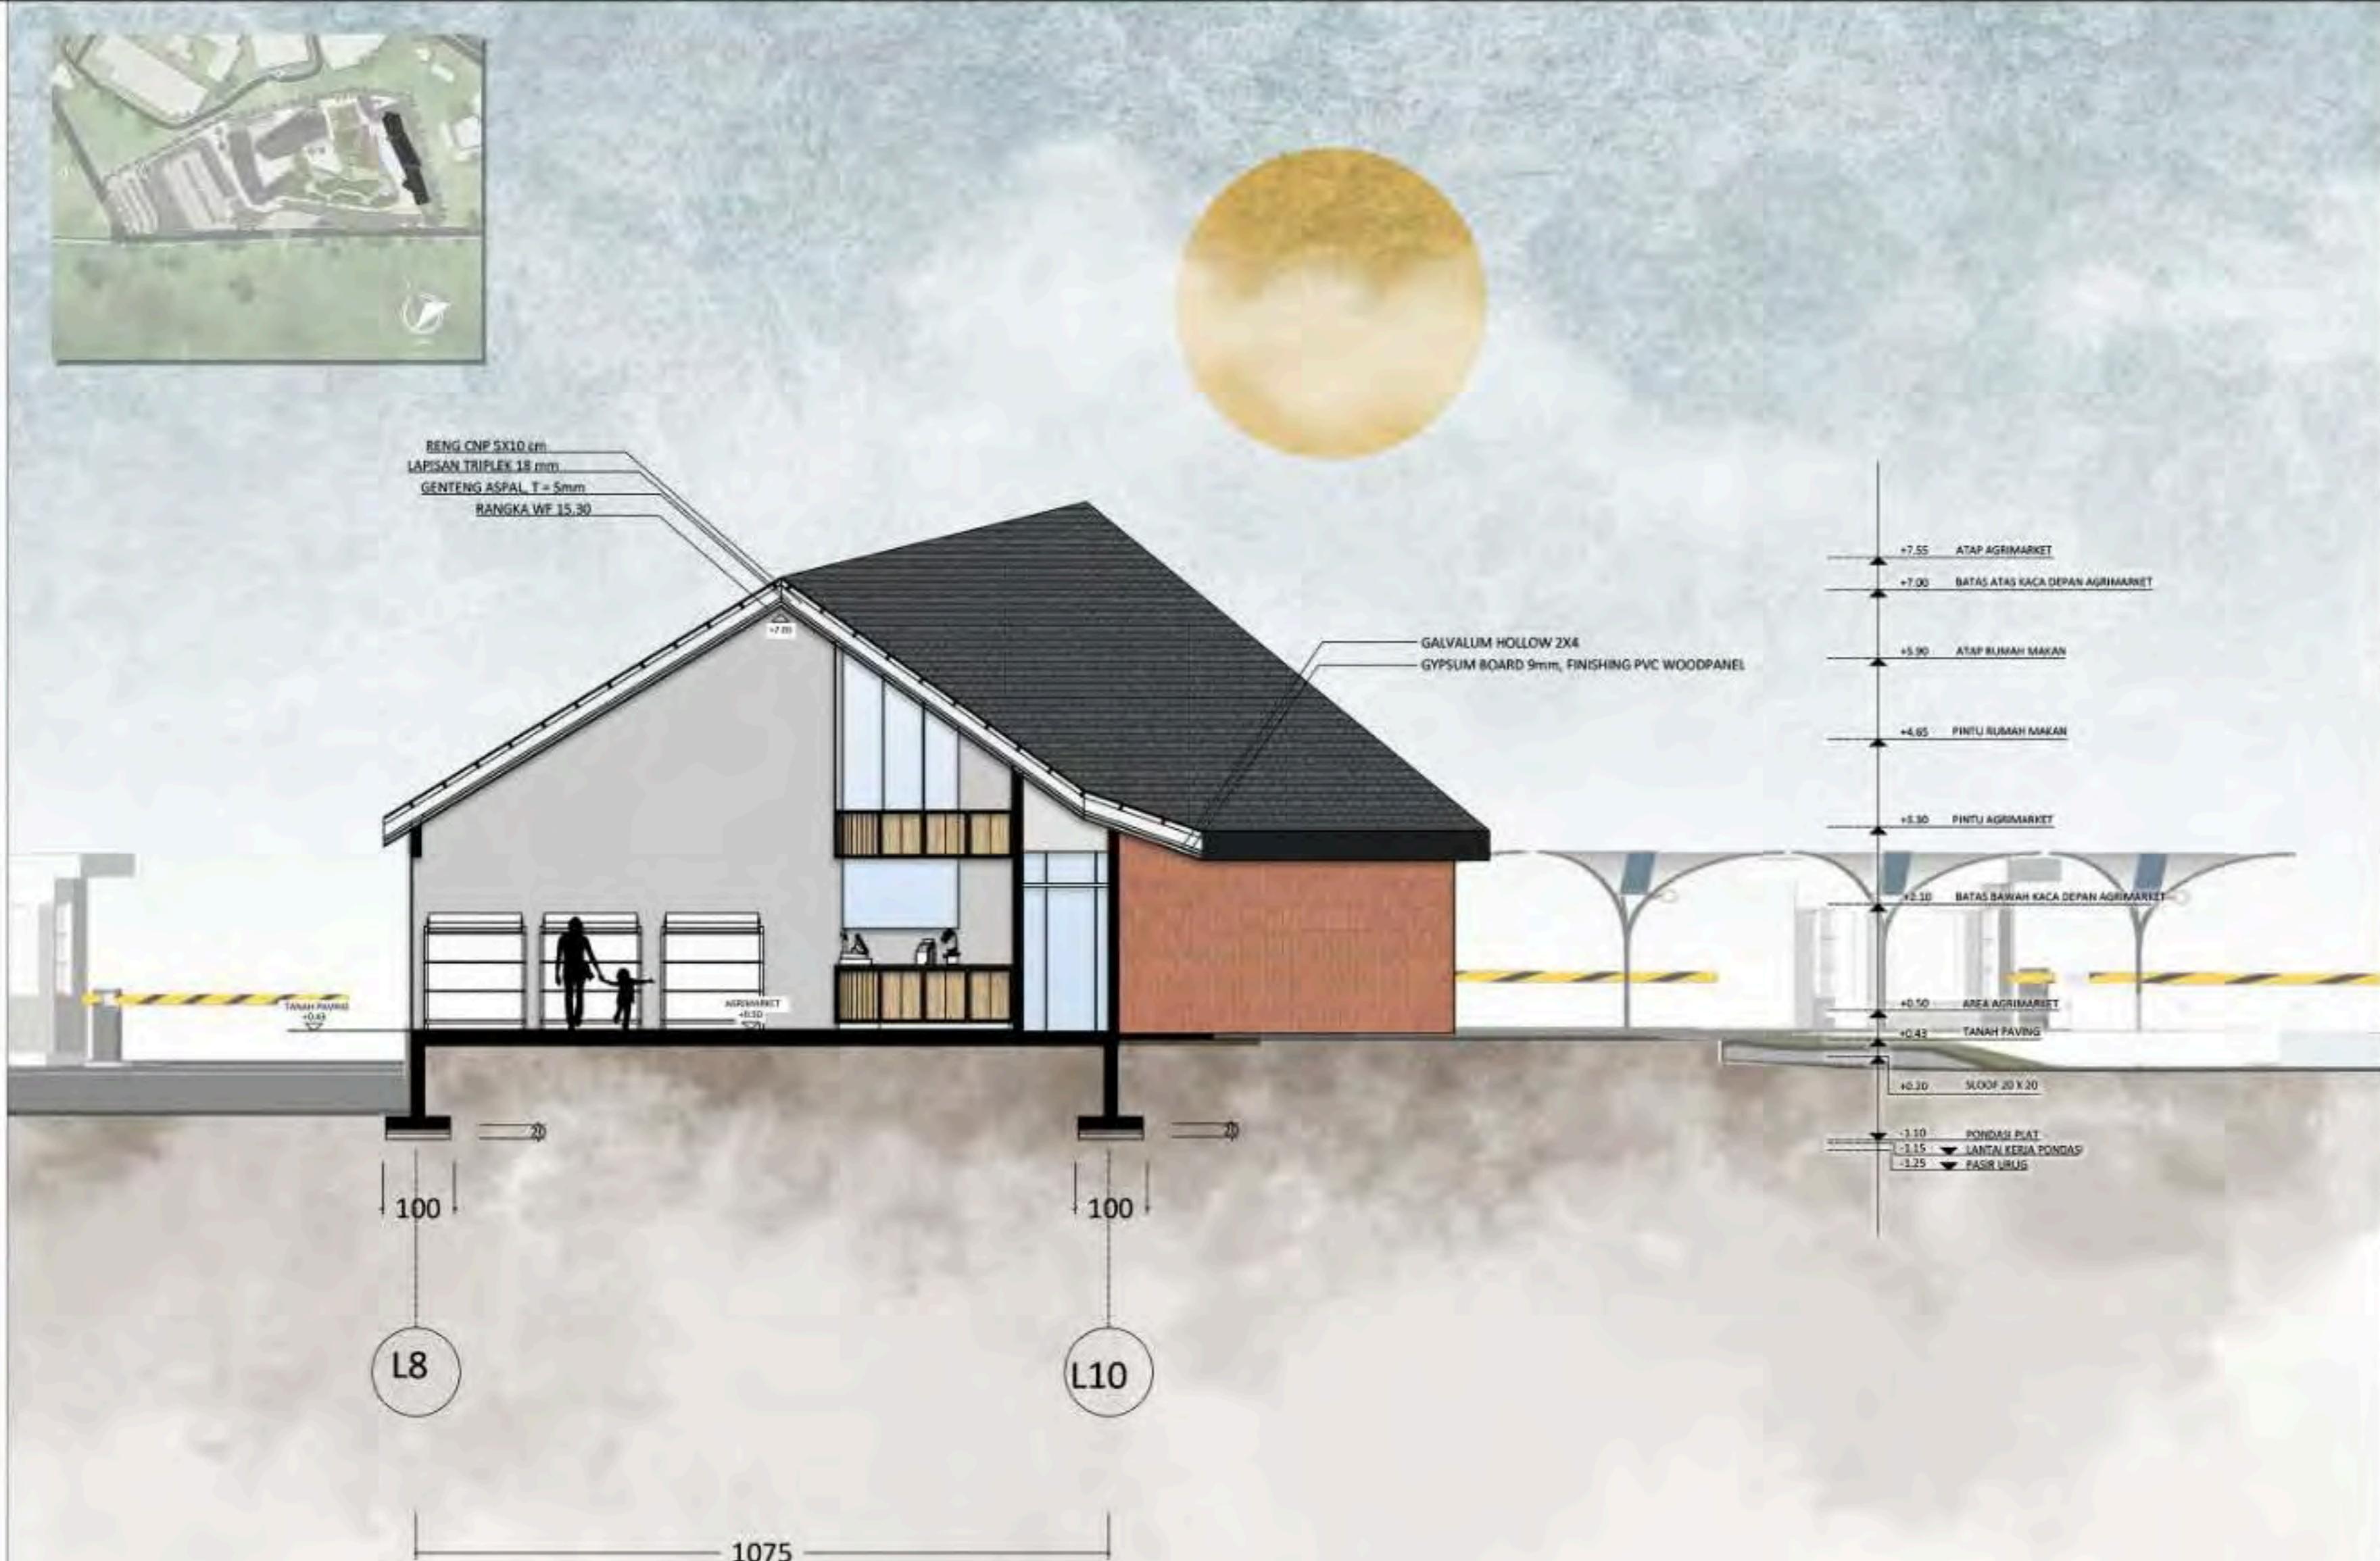

POTONGAN AA 3  
RUMAH MAKAN DAN AGRIMARKET

SKALA 1:100



ARCHITECTURE  
UIN MALANG - INDONESIA

PRODI TEKNIK ARSITEKTUR  
FAKULTAS SAINS & TEKNOLOGI  
UNIVERSITAS ISLAM NEGERI  
MAULANA MALIK IBRAHIM MALANG

JUDUL PERANCANGAN :

BATU AGRI-MUSEUM :  
INTERACTIVE ARCHITECTURE FOR  
BETTER MUSEUM

LOKASI PERANCANGAN :

JL. JACK D, PESANGGRAHAN,  
BATU, KOTA BATU  
JAWA TIMUR

DIRANCANG OLEH :

SHAFI KAMILA PUTRI CAHYANI  
19660072

DOSEN PEMBIMBING 1

PRIMA KURNIAWATY, S.T., M.Si

DOSEN PEMBIMBING 2

ELOK MUTIARA, M.T

JUDUL GAMBAR

POTONGAN BB  
RUMAH MAKAN DAN AGRIMARKET


SKALA

1:250

NO. GAMBAR



POTONGAN B B  
RUMAH MAKAN DAN AGRIMARKET

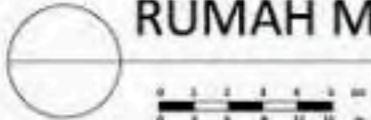

1:250



ARCHITECTURE  
UIN MALANG - INDONESIA

PRODI TEKNIK ARSITEKTUR  
FAKULTAS SAINS & TEKNOLOGI  
UNIVERSITAS ISLAM NEGERI  
MAULANA MALIK IBRAHIM MALANG

JUDUL PERANCANGAN :

BATU AGRI-MUSEUM :  
INTERACTIVE ARCHITECTURE FOR  
BETTER MUSEUM

LOKASI PERANCANGAN :

JL. JACK D, PESANGGRAHAN,  
BATU, KOTA BATU  
JAWA TIMUR

DIRANCANG OLEH :

SHAFIA KAMILA PUTRI CAHYANI  
19660072

DOSEN PEMBIMBING 1

PRIMA KURNIAWATY, S.T., M.Si

DOSEN PEMBIMBING 2

ELOK MUTIARA, M.T

JUDUL GAMBAR

PERSPEKTIF KAWASAN

SKALA

NO. GAMBAR



PERSPEKTIF EKSTERIOR MUSEUM DAN SEKITARNYA



ARCHITECTURE  
UIN MALANG - INDONESIA

PRODI TEKNIK ARSITEKTUR  
FAKULTAS SAINS & TEKNOLOGI  
UNIVERSITAS ISLAM NEGERI  
MAULANA MALIK IBRAHIM MALANG

JUDUL PERANCANGAN :

BATU AGRI-MUSEUM :  
INTERACTIVE ARCHITECTURE FOR  
BETTER MUSEUM

LOKASI PERANCANGAN :

JL. JACK D, PESANGGRAHAN,  
BATU, KOTA BATU  
JAWA TIMUR

DIRANCANG OLEH :

SHAFIA KAMILA PUTRI CAHYANI  
19660072

DOSEN PEMBIMBING 1

PRIMA KURNIAWATY, S.T., M.Si

DOSEN PEMBIMBING 2



ELOK MUTIARA, M.T

JUDUL GAMBAR

DETAIL ARSITEKTURAL

SKALA

NO. GAMBAR

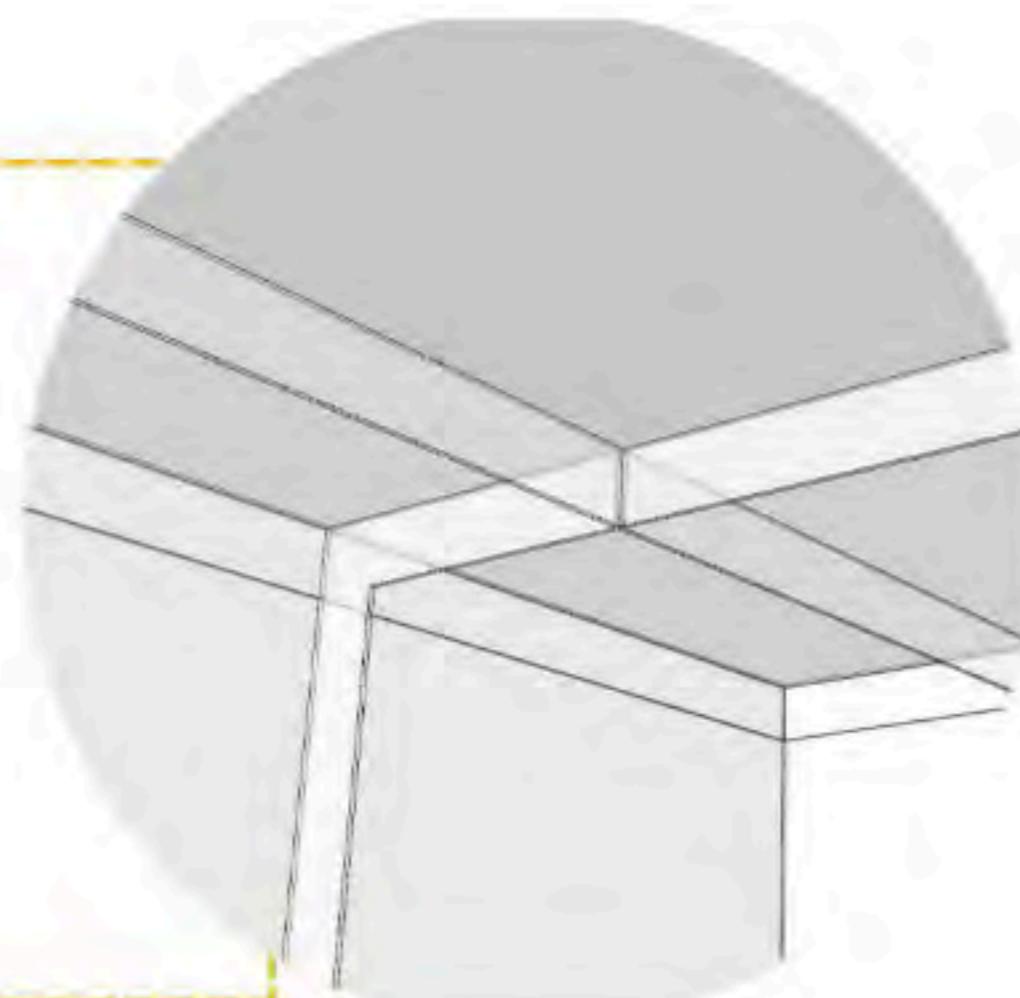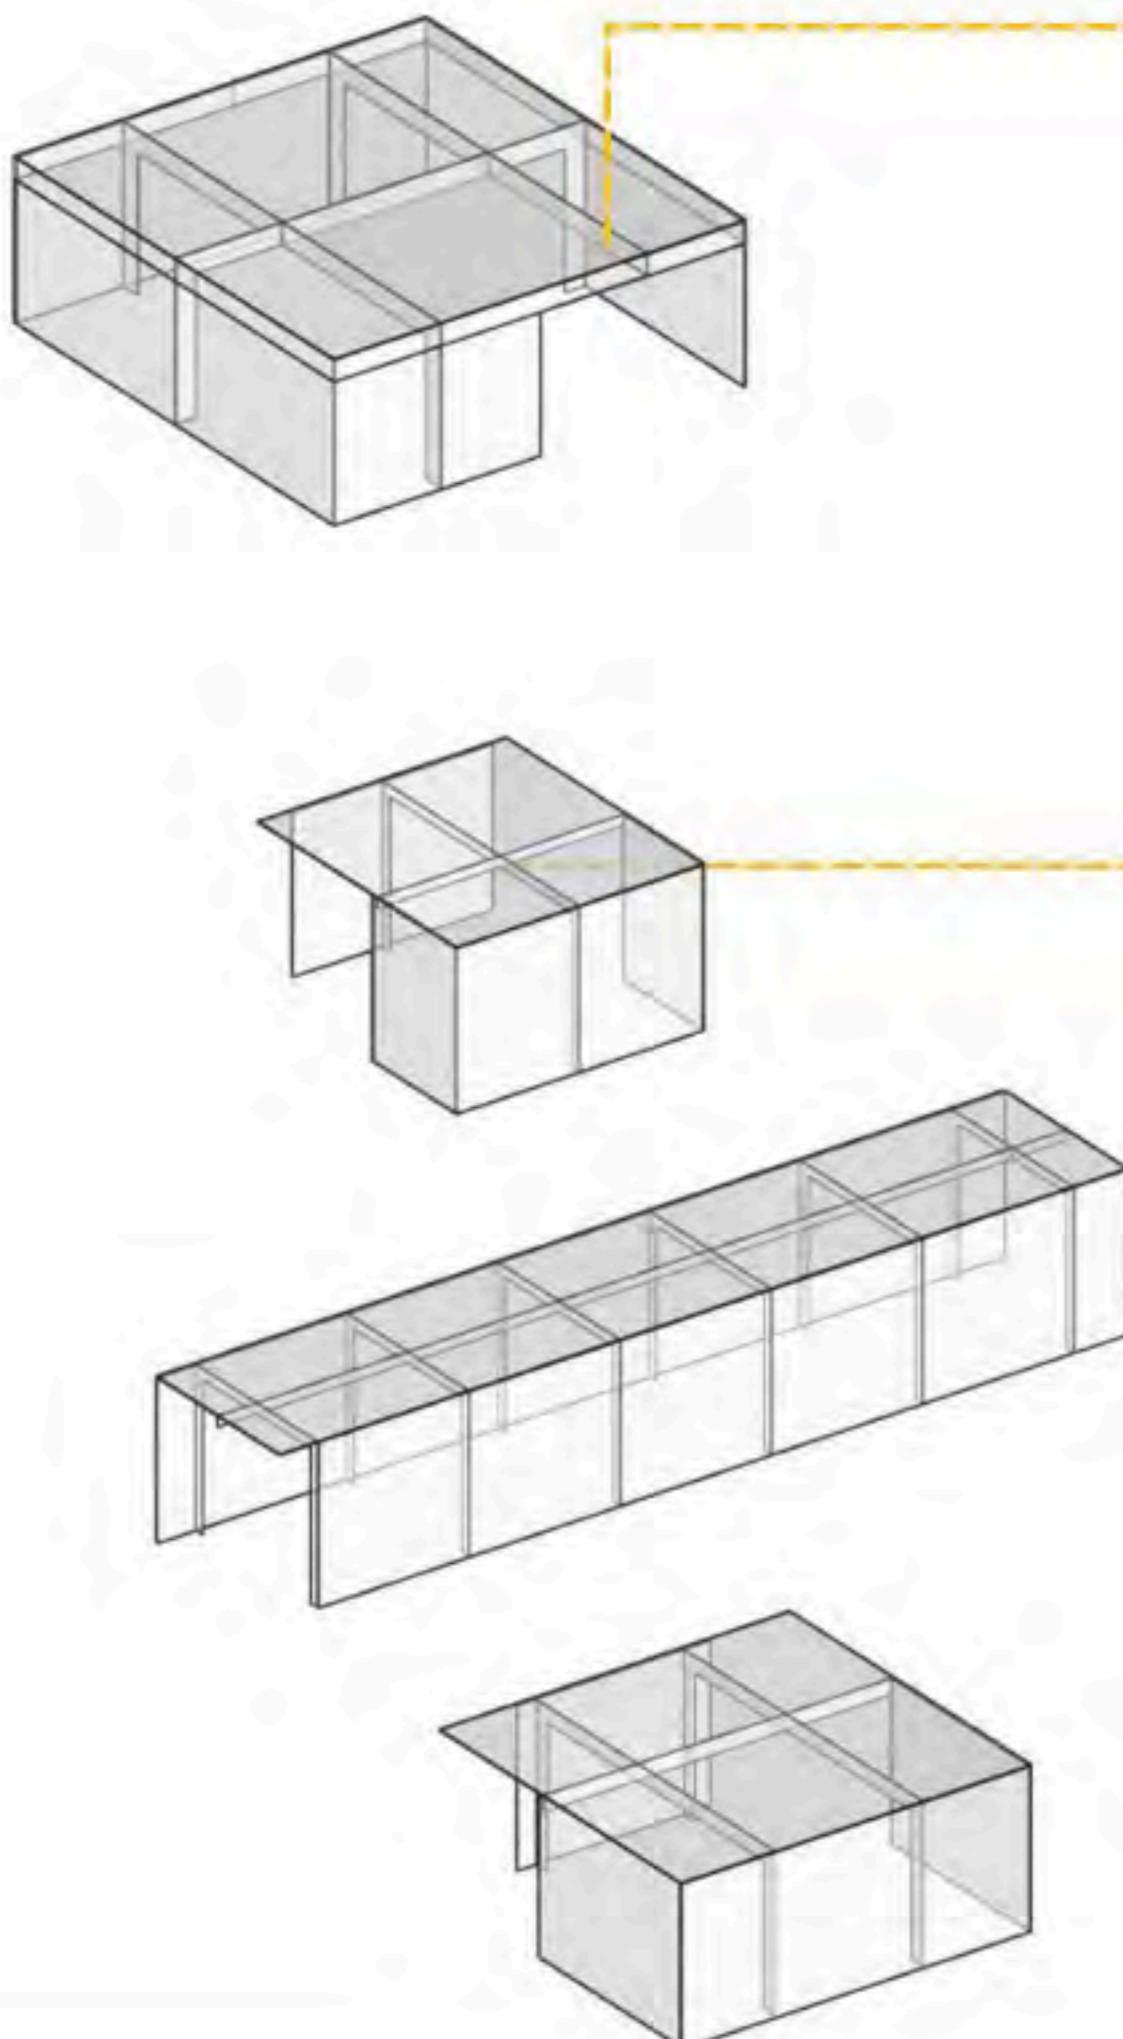

Perkuatan struktur kaca berada pada sokongan kolom dan baris kaca lainnya sehingga membuat kubikal kaca ini terlihat seamless tanpa struktur penguat lainnya



ARCHITECTURE  
UIN MALANG - INDONESIA

PRODI TEKNIK ARSITEKTUR  
FAKULTAS SAINS & TEKNOLOGI  
UNIVERSITAS ISLAM NEGERI  
MAULANA MALIK IBRAHIM MALANG

JUDUL PERANCANGAN :

BATU AGRI-MUSEUM :  
INTERACTIVE ARCHITECTURE FOR  
BETTER MUSEUM

LOKASI PERANCANGAN :

JL. JACK D, PESANGGRAHAN,  
BATU, KOTA BATU  
JAWA TIMUR

DIRANCANG OLEH :

SHAFI KAMILA PUTRI CAHYANI  
19660072

DOSEN PEMBIMBING 1

PRIMA KURNIAWATY, S.T., M.Si

DOSEN PEMBIMBING 2

ELOK MUTIARA, M.T

JUDUL GAMBAR

DETAL LANSKAP

SKALA

NO. GAMBAR

## Planting design



 alpukat

 apel

 jeruk

 tomat

 sawi


 wortel

\*rumput : Arachis Pintoi



\*jamur tiram tumbuh pada  
batang pohon alpukat

# GAMBAR KERJA

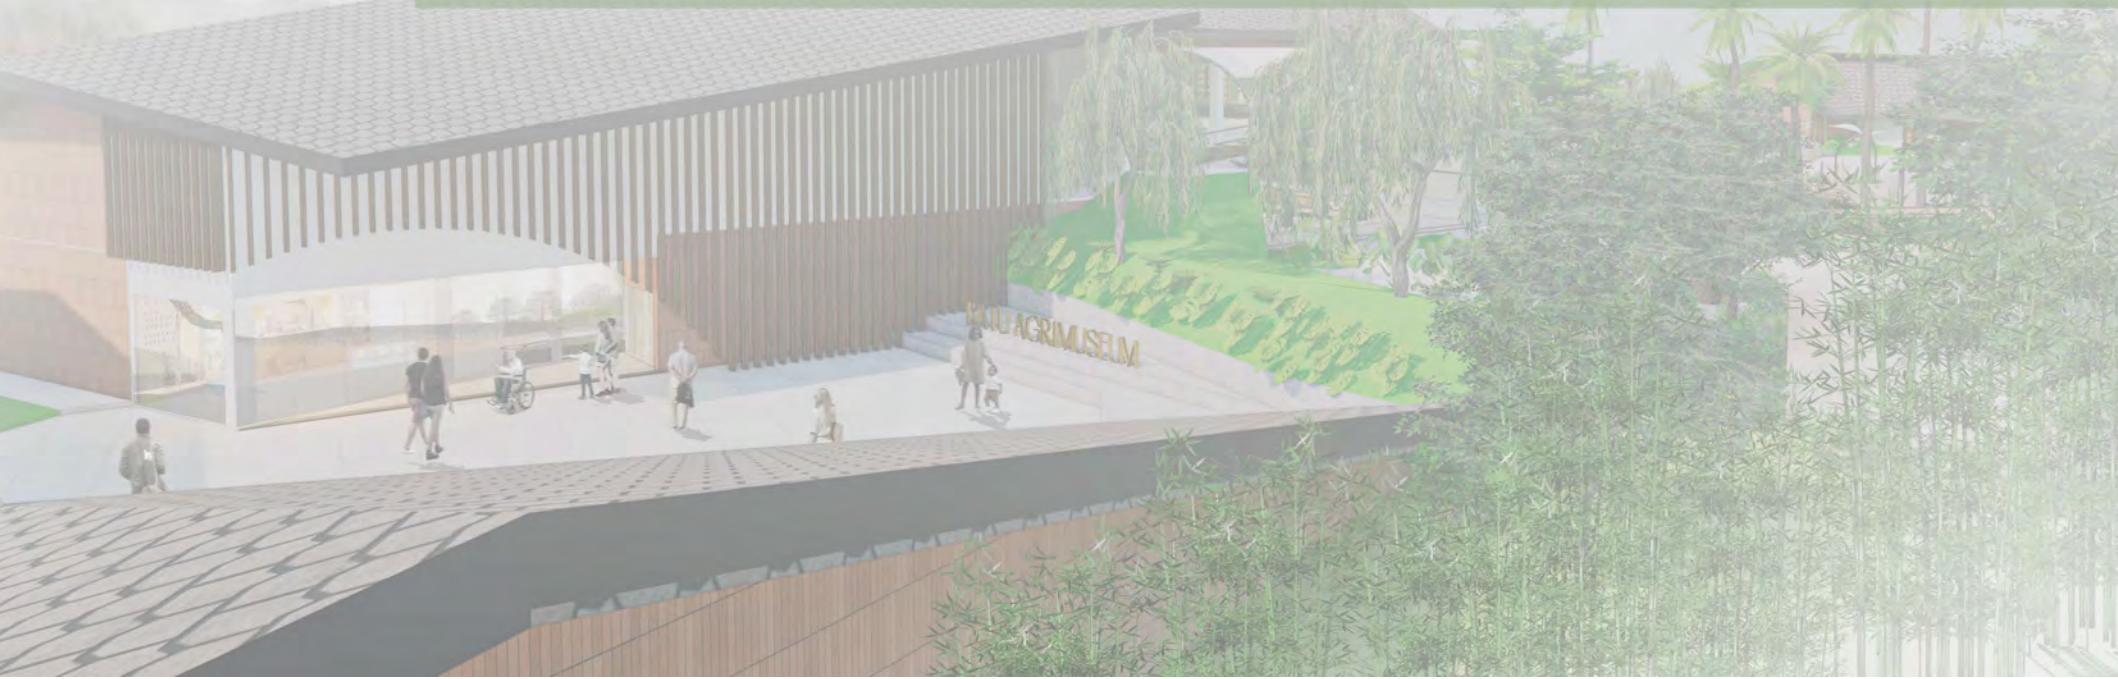



**ARCHITECTURE**  
UIN MALANG-INDONESIA

PRODI TEKNIK ARSITEKTUR  
FAKULTAS SAINS & TEKNOLOGI  
UNIVERSITAS ISLAM NEGERI  
MAULANA MALIK IBRAHIM MALANG

JUDUL PERANCANGAN :

BATU AGRI-MUSEUM :  
INTERACTIVE ARCHITECTURE FOR  
BETTER MUSEUM

LOKASI PERANCANGAN :

JL. JACK D. PESANGGRAHAN,  
BATU, KOTA BATU  
JAWA TIMUR

DIRANCANG OLEH :

SHAFI KAMILA PUTRI CAHYANI  
19660072

DOSEN PEMBIMBING 1

PRIMA KURNIAWATY, S.T., M.Si

DOSEN PEMBIMBING 2

ELOK IMUTARA, M.T

JUDUL GAMBAR



DENAH LOKET

SKALA

1 : 200


NO. GAMBAR

ARS-01

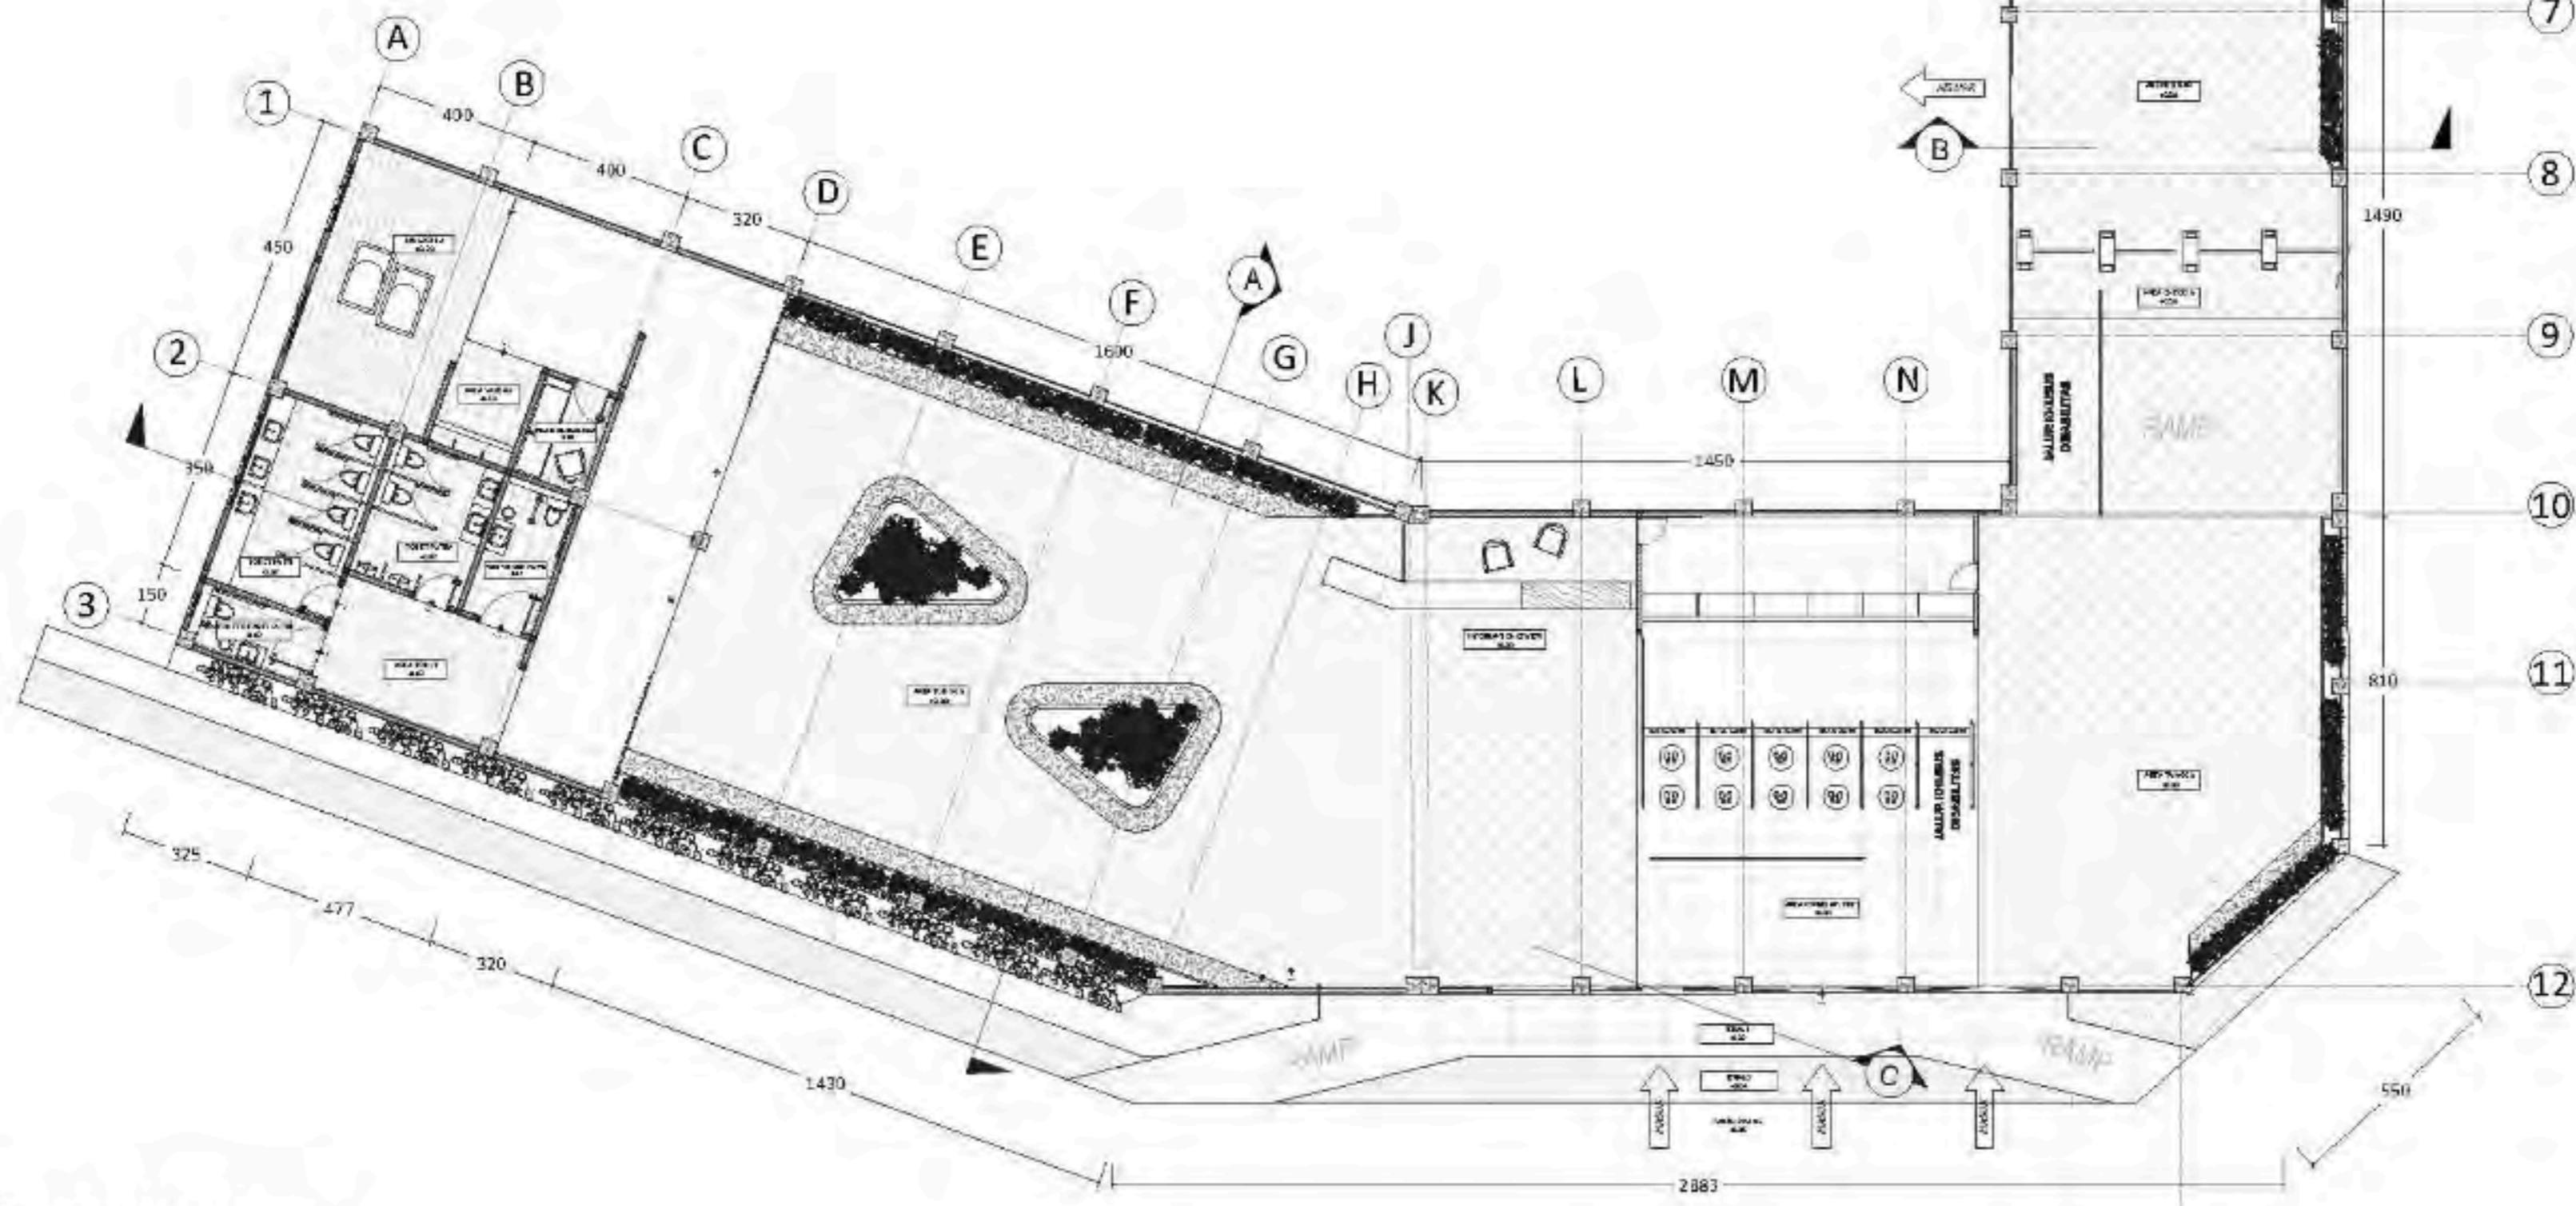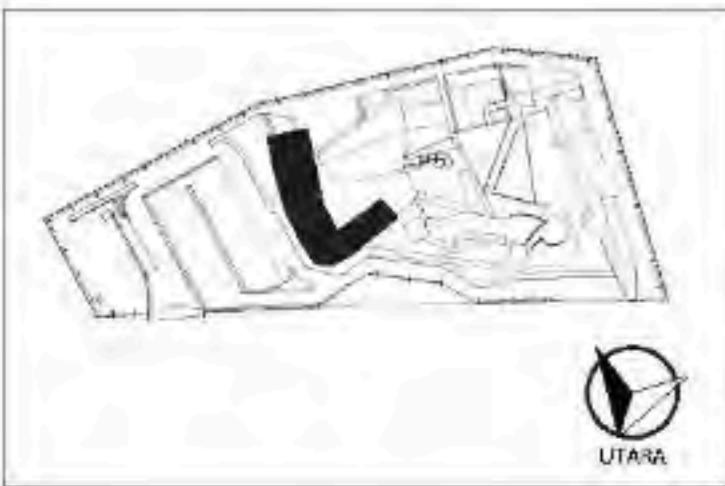

**DENAH LOKET**  
ARS-01

SKALA 1:200

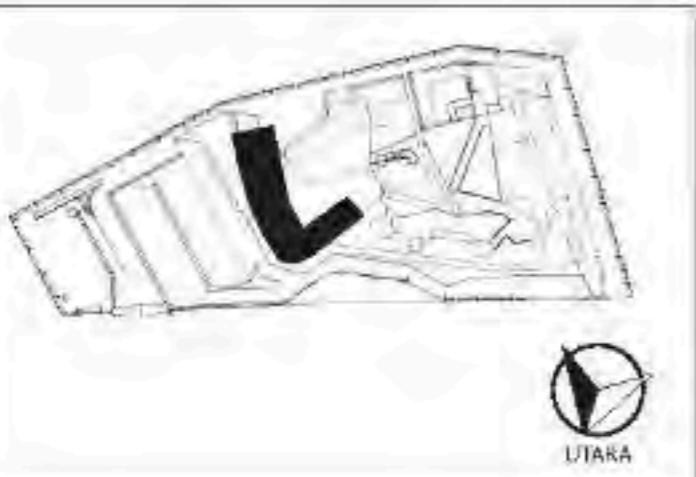

ARCHITECTURE  
UIN MALANG-INDONESIA

PRODI TEKNIK ARSITEKTUR  
FAKULTAS SAINS & TEKNOLOGI  
UNIVERSITAS ISLAM NEGERI  
MAULANA MALIK IBRAHIM MALANG

JUDUL PERANCANGAN :

BATU AGRI-MUSEUM :  
INTERACTIVE ARCHITECTURE FOR  
BETTER MUSEUM

LOKASI PERANCANGAN :

JL. JACK D. PESANGGRAHAN,  
BATU, KOTA BATU  
JAWA TIMUR

DIRANCANG OLEH :

SHAFI KAMILA PUTRI CAHYANI  
19660072

DOSEN PEMBIMBING 1

PRIMA KURNIAWATY, S.T., M.Si

DOSEN PEMBIMBING 2

ELOK MULYARA, M.T

JUDUL GAMBAR


TAMPAK DEPAN DAN BELAKANG  
LOKET

SKALA

1 : 200


NO. GAMBAR

ARS - 02  
ARS - 03

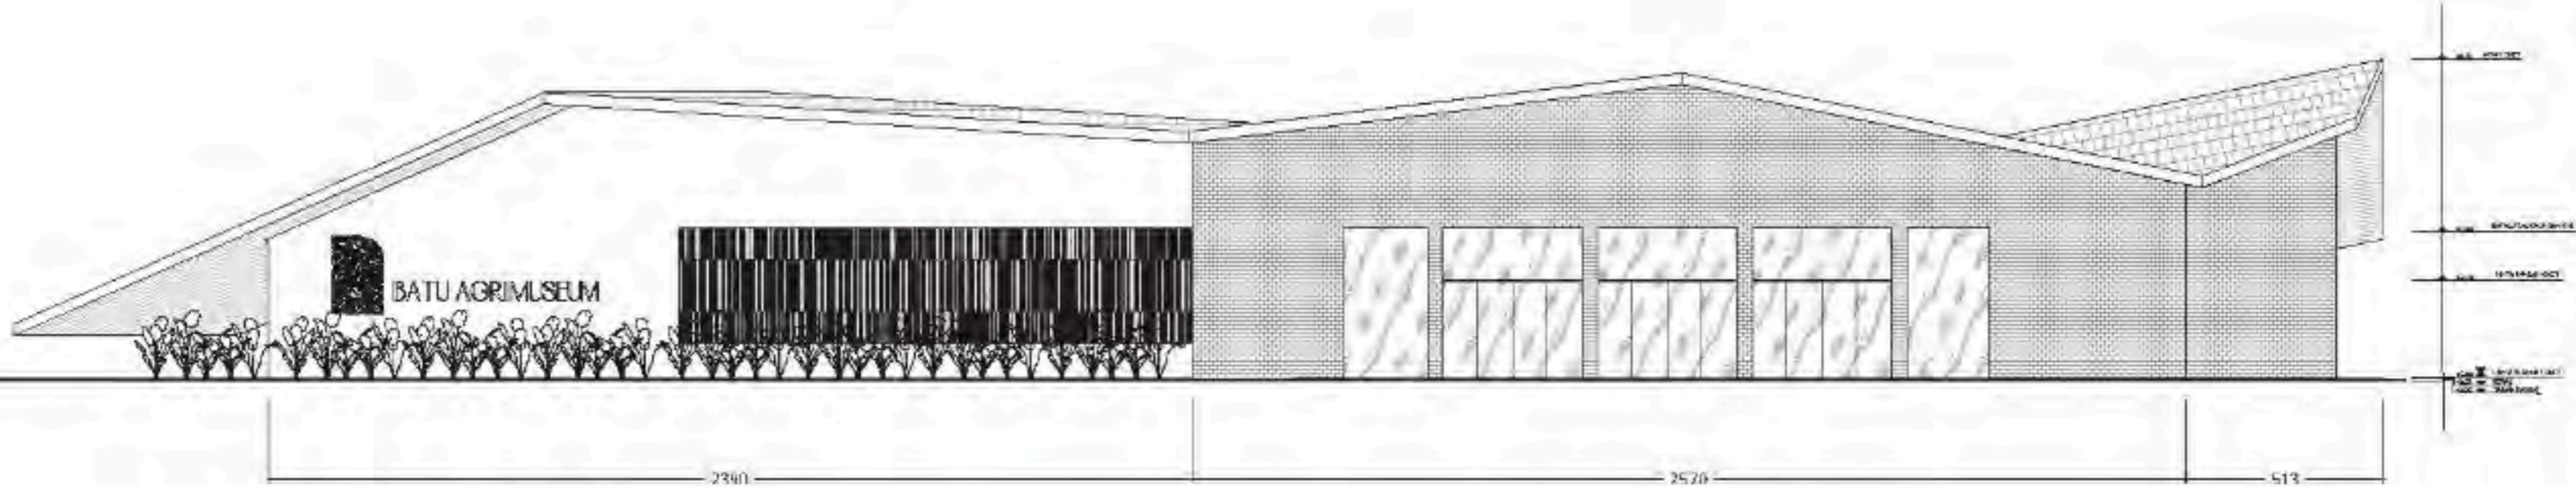


ARS 02  
TAMPAK DEPAN LOKET

SKALA 1 : 200

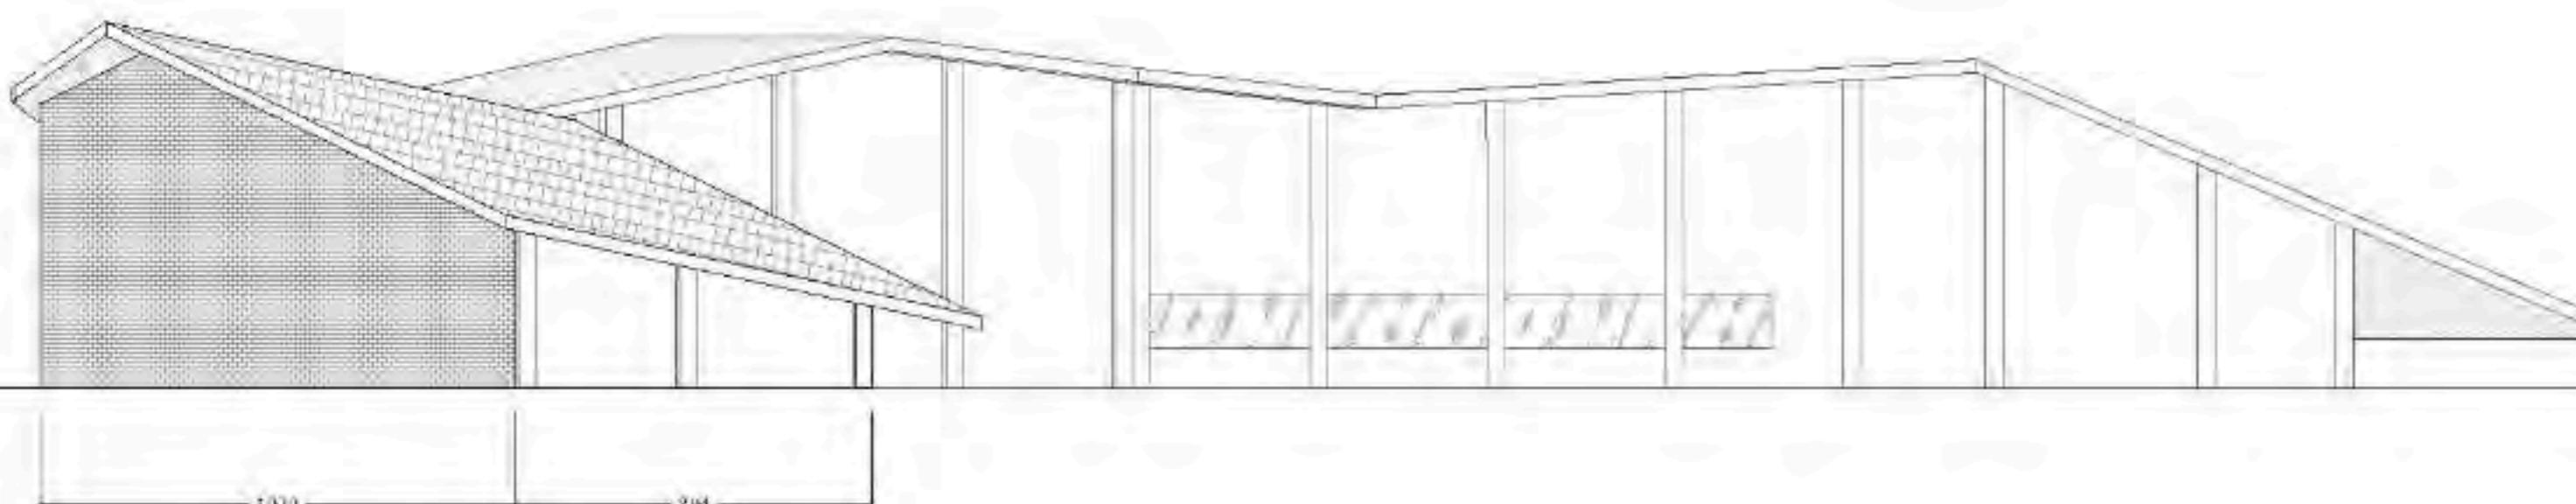

ARS 03  
TAMPAK BELAKANG LOKET

SKALA 1 : 200

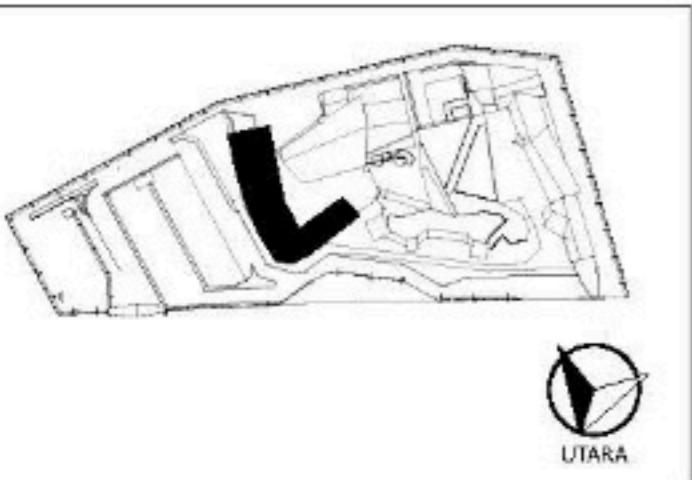

**ARCHITECTURE**  
UIN MALANG - INDONESIA

PRODI TEKNIK ARSITEKTUR  
FAKULTAS SAINS & TEKNOLOGI  
UNIVERSITAS ISLAM NEGERI  
MAULANA MALIK IBRAHIM MALANG

**JUDUL PERANCANGAN :**

BATU AGRI-MUSEUM :  
INTERACTIVE ARCHITECTURE FOR  
BETTER MUSEUM

**LOKASI PERANCANGAN :**

JL. JACK D. PESANGGRAHAN,  
BATU, KOTA BATU  
JAWA TIMUR.

**DIRANCANG OLEH :**

SHAFI KAMILA PUTRI CAHYANI  
19660072

**DOSEN PEMBIMBING 1**

PRIMA KURNIAWATY, S.T., M.Si

**DOSEN PEMBIMBING 2**

ELOK MUTIARA, M.T

**JUDUL GAMBAR**


TAMPAK SAMPING KANAN DAN KIRI  
LOKET

**SKALA**

1 : 200

**NO. GAMBAR**


ARS - 04  
ARS - 05

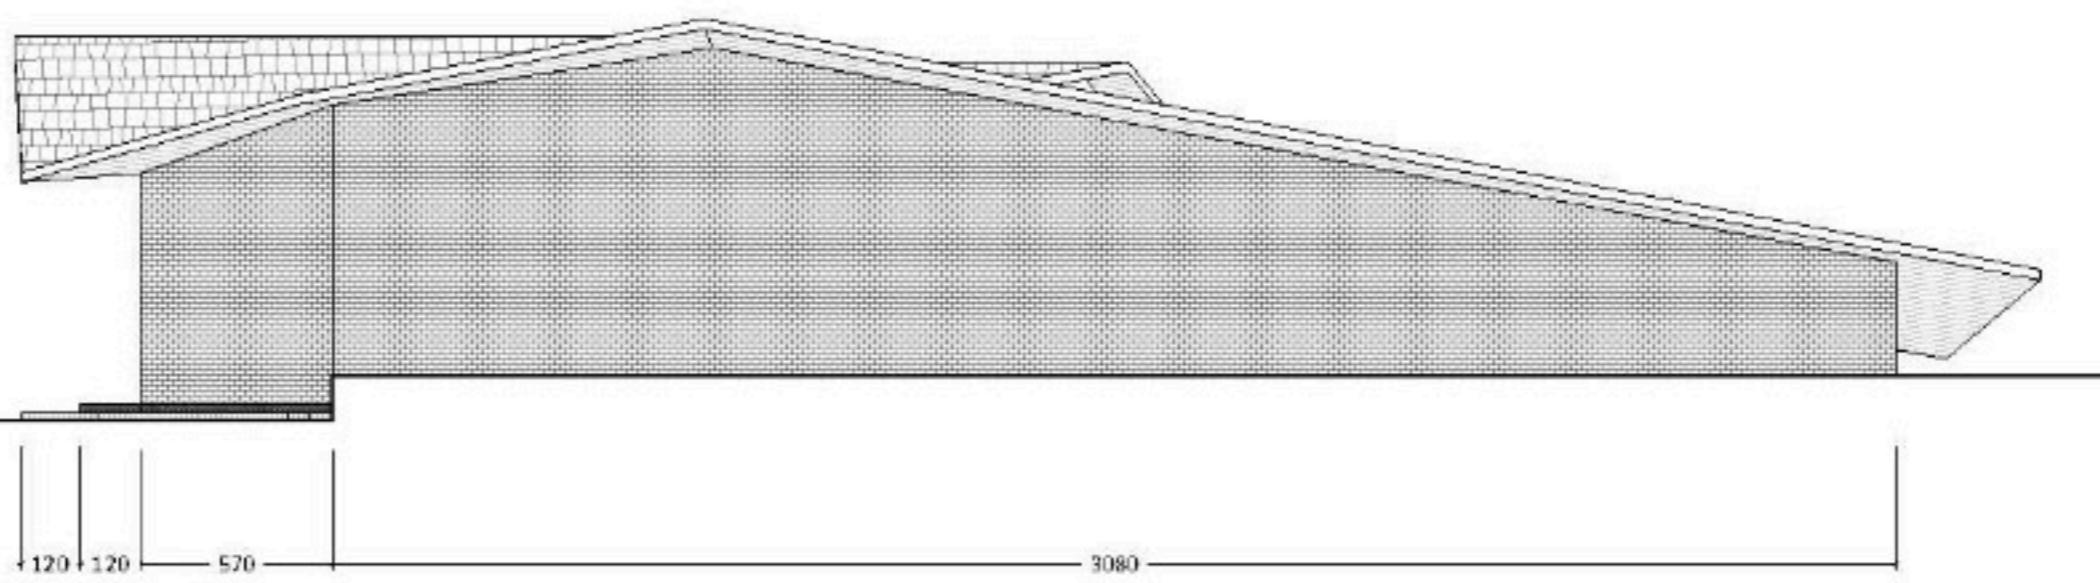

**TAMPAK SAMPING KANAN LOKET**

ARS  
04

SKALA 1 : 200

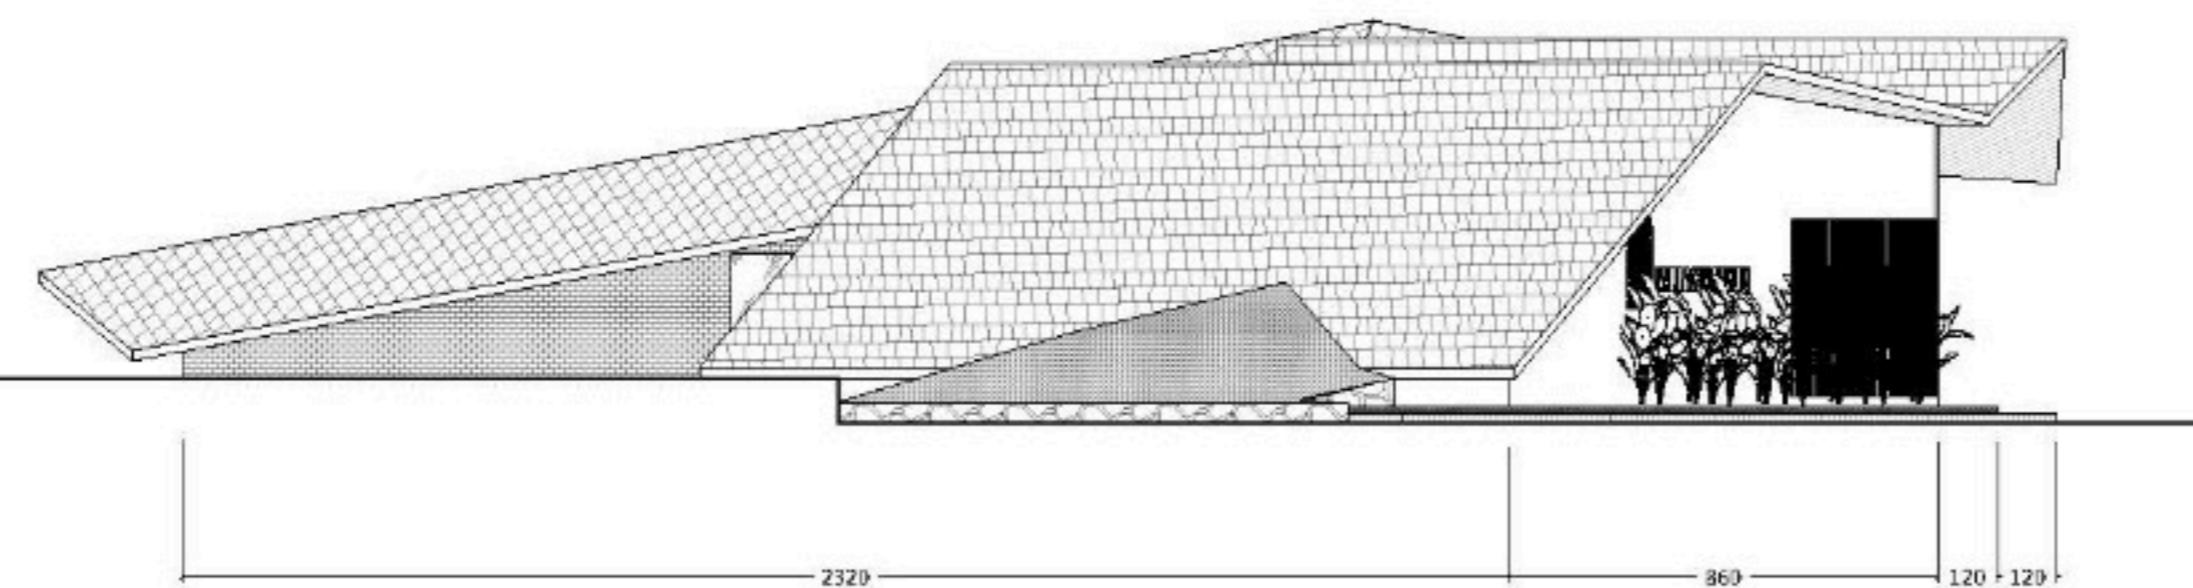


**TAMPAK SAMPING KIRI LOKET**

ARS  
05

SKALA 1 : 200

ARS - 04  
ARS - 05

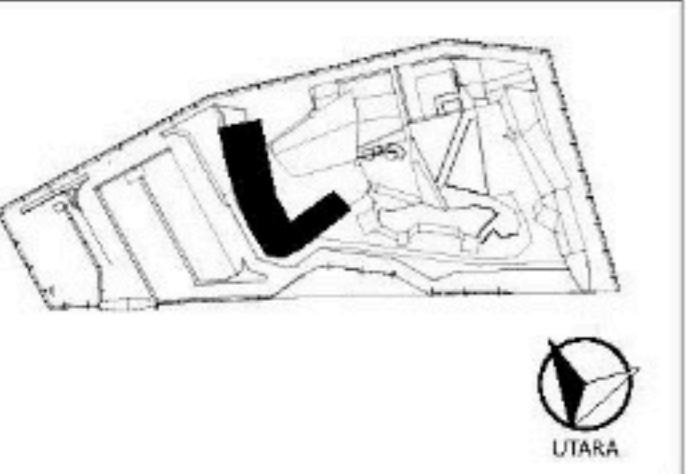

**ARCHITECTURE**  
UIN MALANG - INDONESIA

PRODI TEKNIK ARSITEKTUR  
FAKULTAS SAINS & TEKNOLOGI  
UNIVERSITAS ISLAM NEGERI  
MAULANA MALIK IBRAHIM MALANG

**JUDUL PERANCANGAN :**

BATU AGRI-MUSEUM :  
INTERACTIVE ARCHITECTURE FOR  
BETTER MUSEUM

**LOKASI PERANCANGAN :**

JL. JACK D. PESANGGRAHAN,  
BATU, KOTA BATU  
JAWA TIMUR

**DIRANCANG OLEH :**

SHAFIA KAMILA PUTRI CAHYANI  
19660072

**DOSEN PEMBIMBING 1**

PRIMA KURNIAWATY, S.T., M.Si

**DOSEN PEMBIMBING 2**

ELOK MUTIARA, M.T

**JUDUL GAMBAR**



TAMPAK SAMPING KANAN DAN KIRI  
LOKET

**SKALA**

POTONGAN AA  
LOKET

**NO. GAMBAR**


ARS - 06

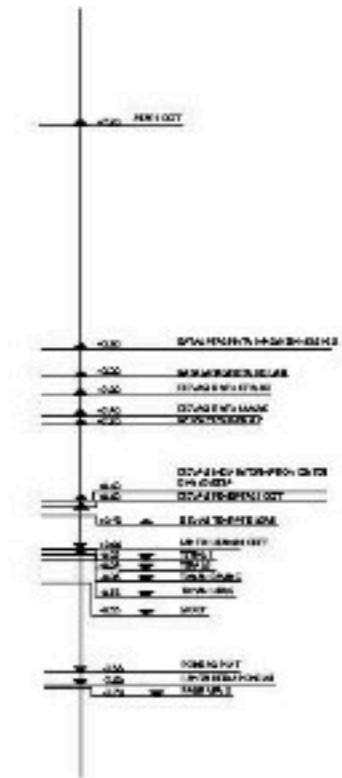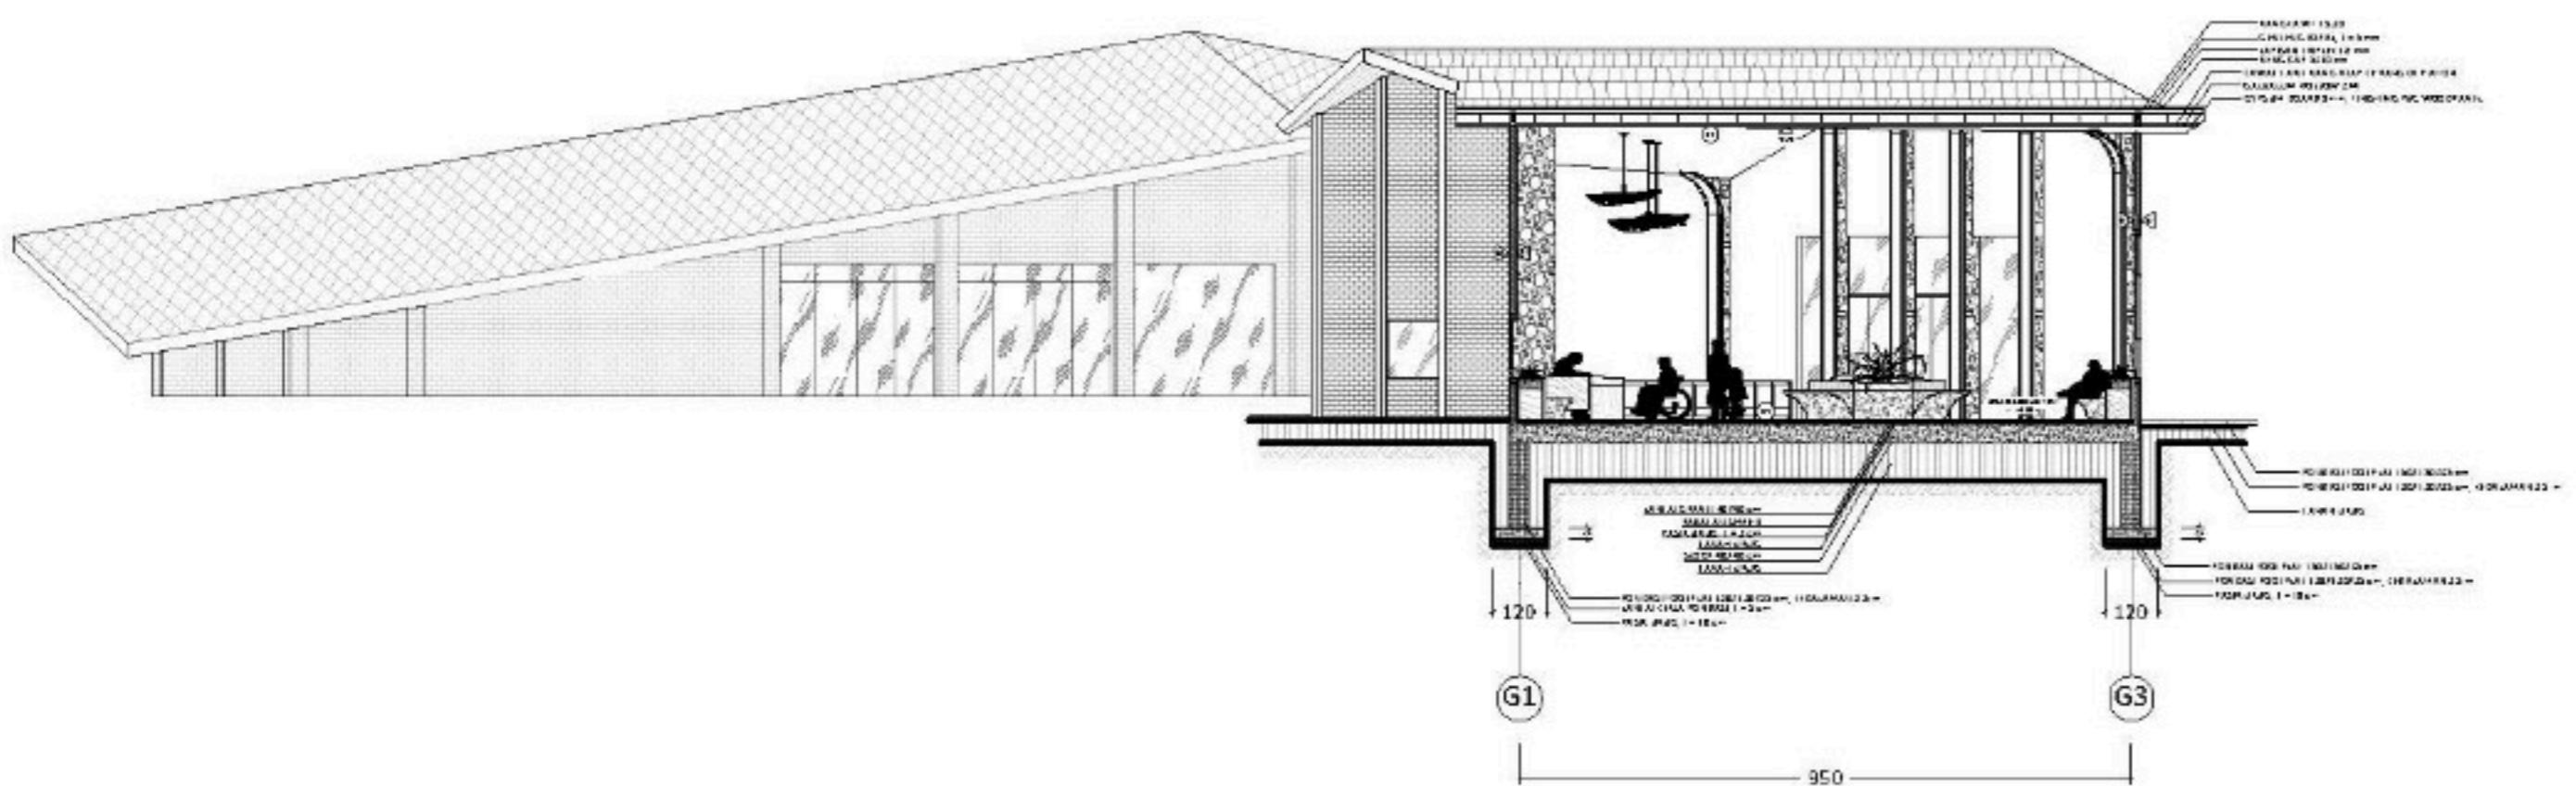

**POTONGAN AA LOKET**  
ARS  
06


SKALA 1 : 200


ARS - 06

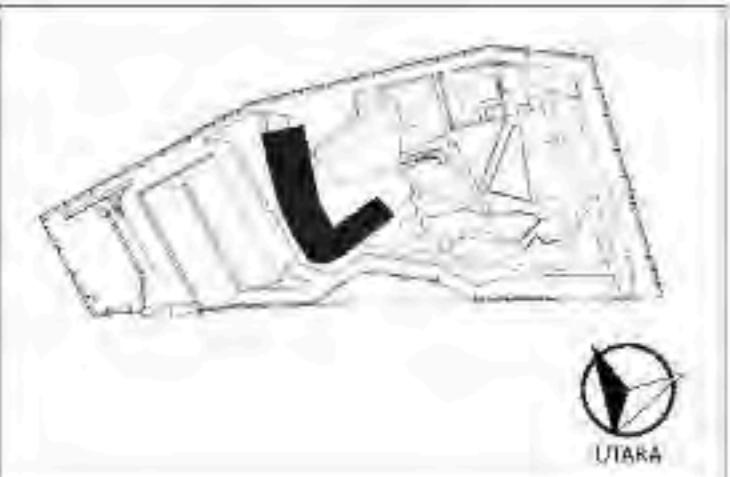

**ARCHITECTURE**  
UIN MALANG-INDONESIA

PRODI TEKNIK ARSITEKTUR  
FAKULTAS SAINS & TEKNOLOGI  
UNIVERSITAS ISLAM NEGERI  
MAULANA MALIK IBRAHIM MALANG

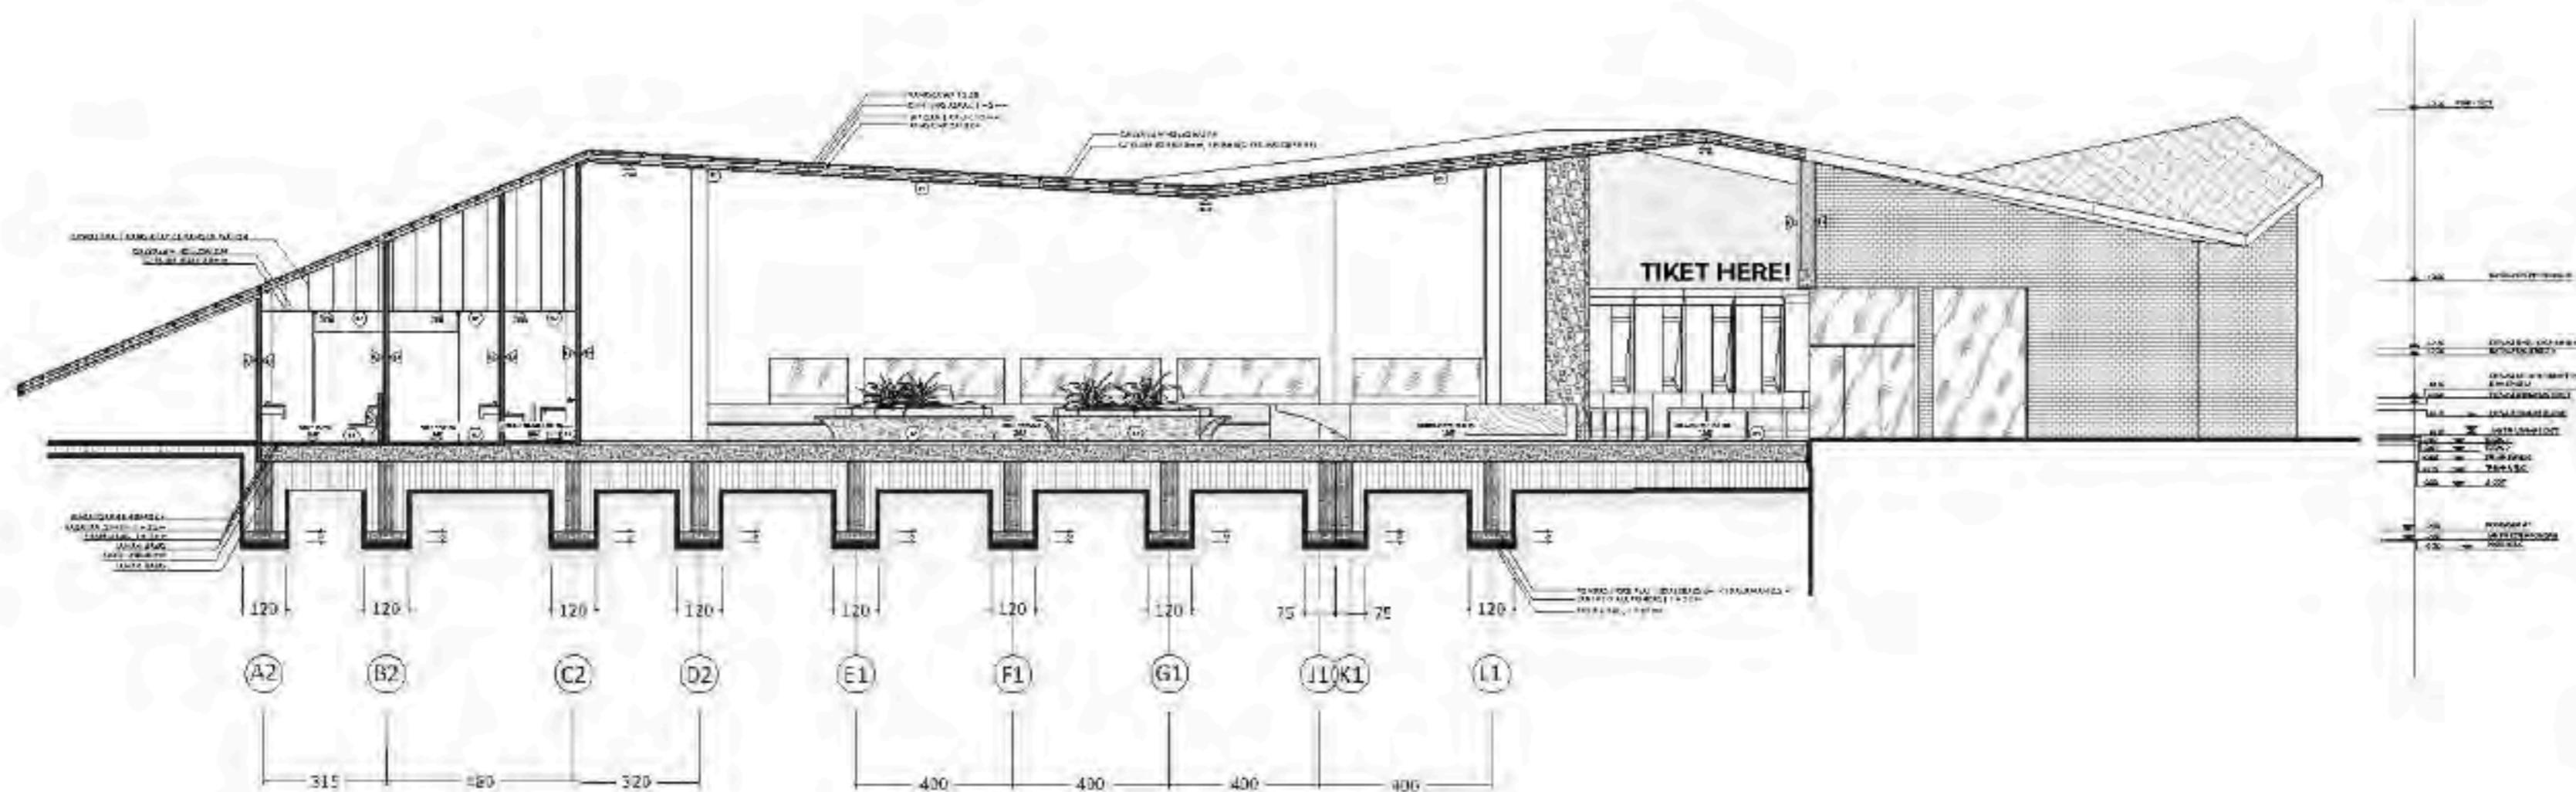

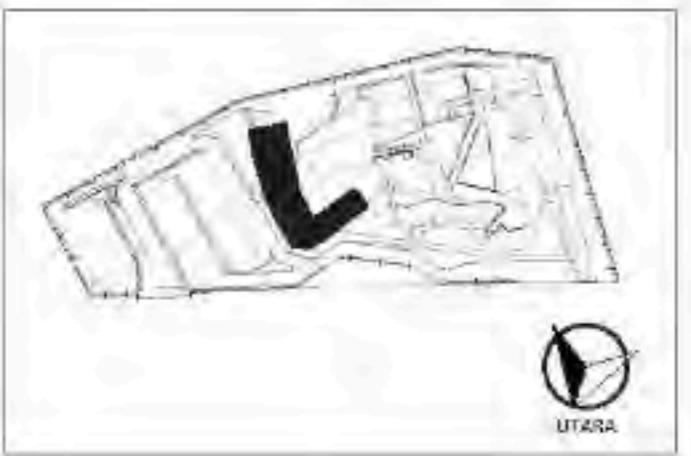



**ARCHITECTURE**  
UIN MALANG - INDONESIA

PRODI TEKNIK ARSITEKTUR  
FAKULTAS SAINS & TEKNOLOGI  
UNIVERSITAS ISLAM NEGERI  
WAULANA MALIK IBRAHIM MALANG

JUDUL PERANCANGAN :  
**BATU AGRI-MUSEUM  
INTERACTIVE ARCHITECTURE FOR  
BETTER MUSEUM**

LOKASI PERANCANGAN :

DIRANCANG OLEH :  
SHAFIA KAMILA PUTRI CAHYANI  
13660072

DOSEN PEMBIMBING 1

DOSEN PEMBIMBING 2

---


JURUL CALIBAR

POTONGAN CC  
LOKET

## SKALA

1 100

ABS-15

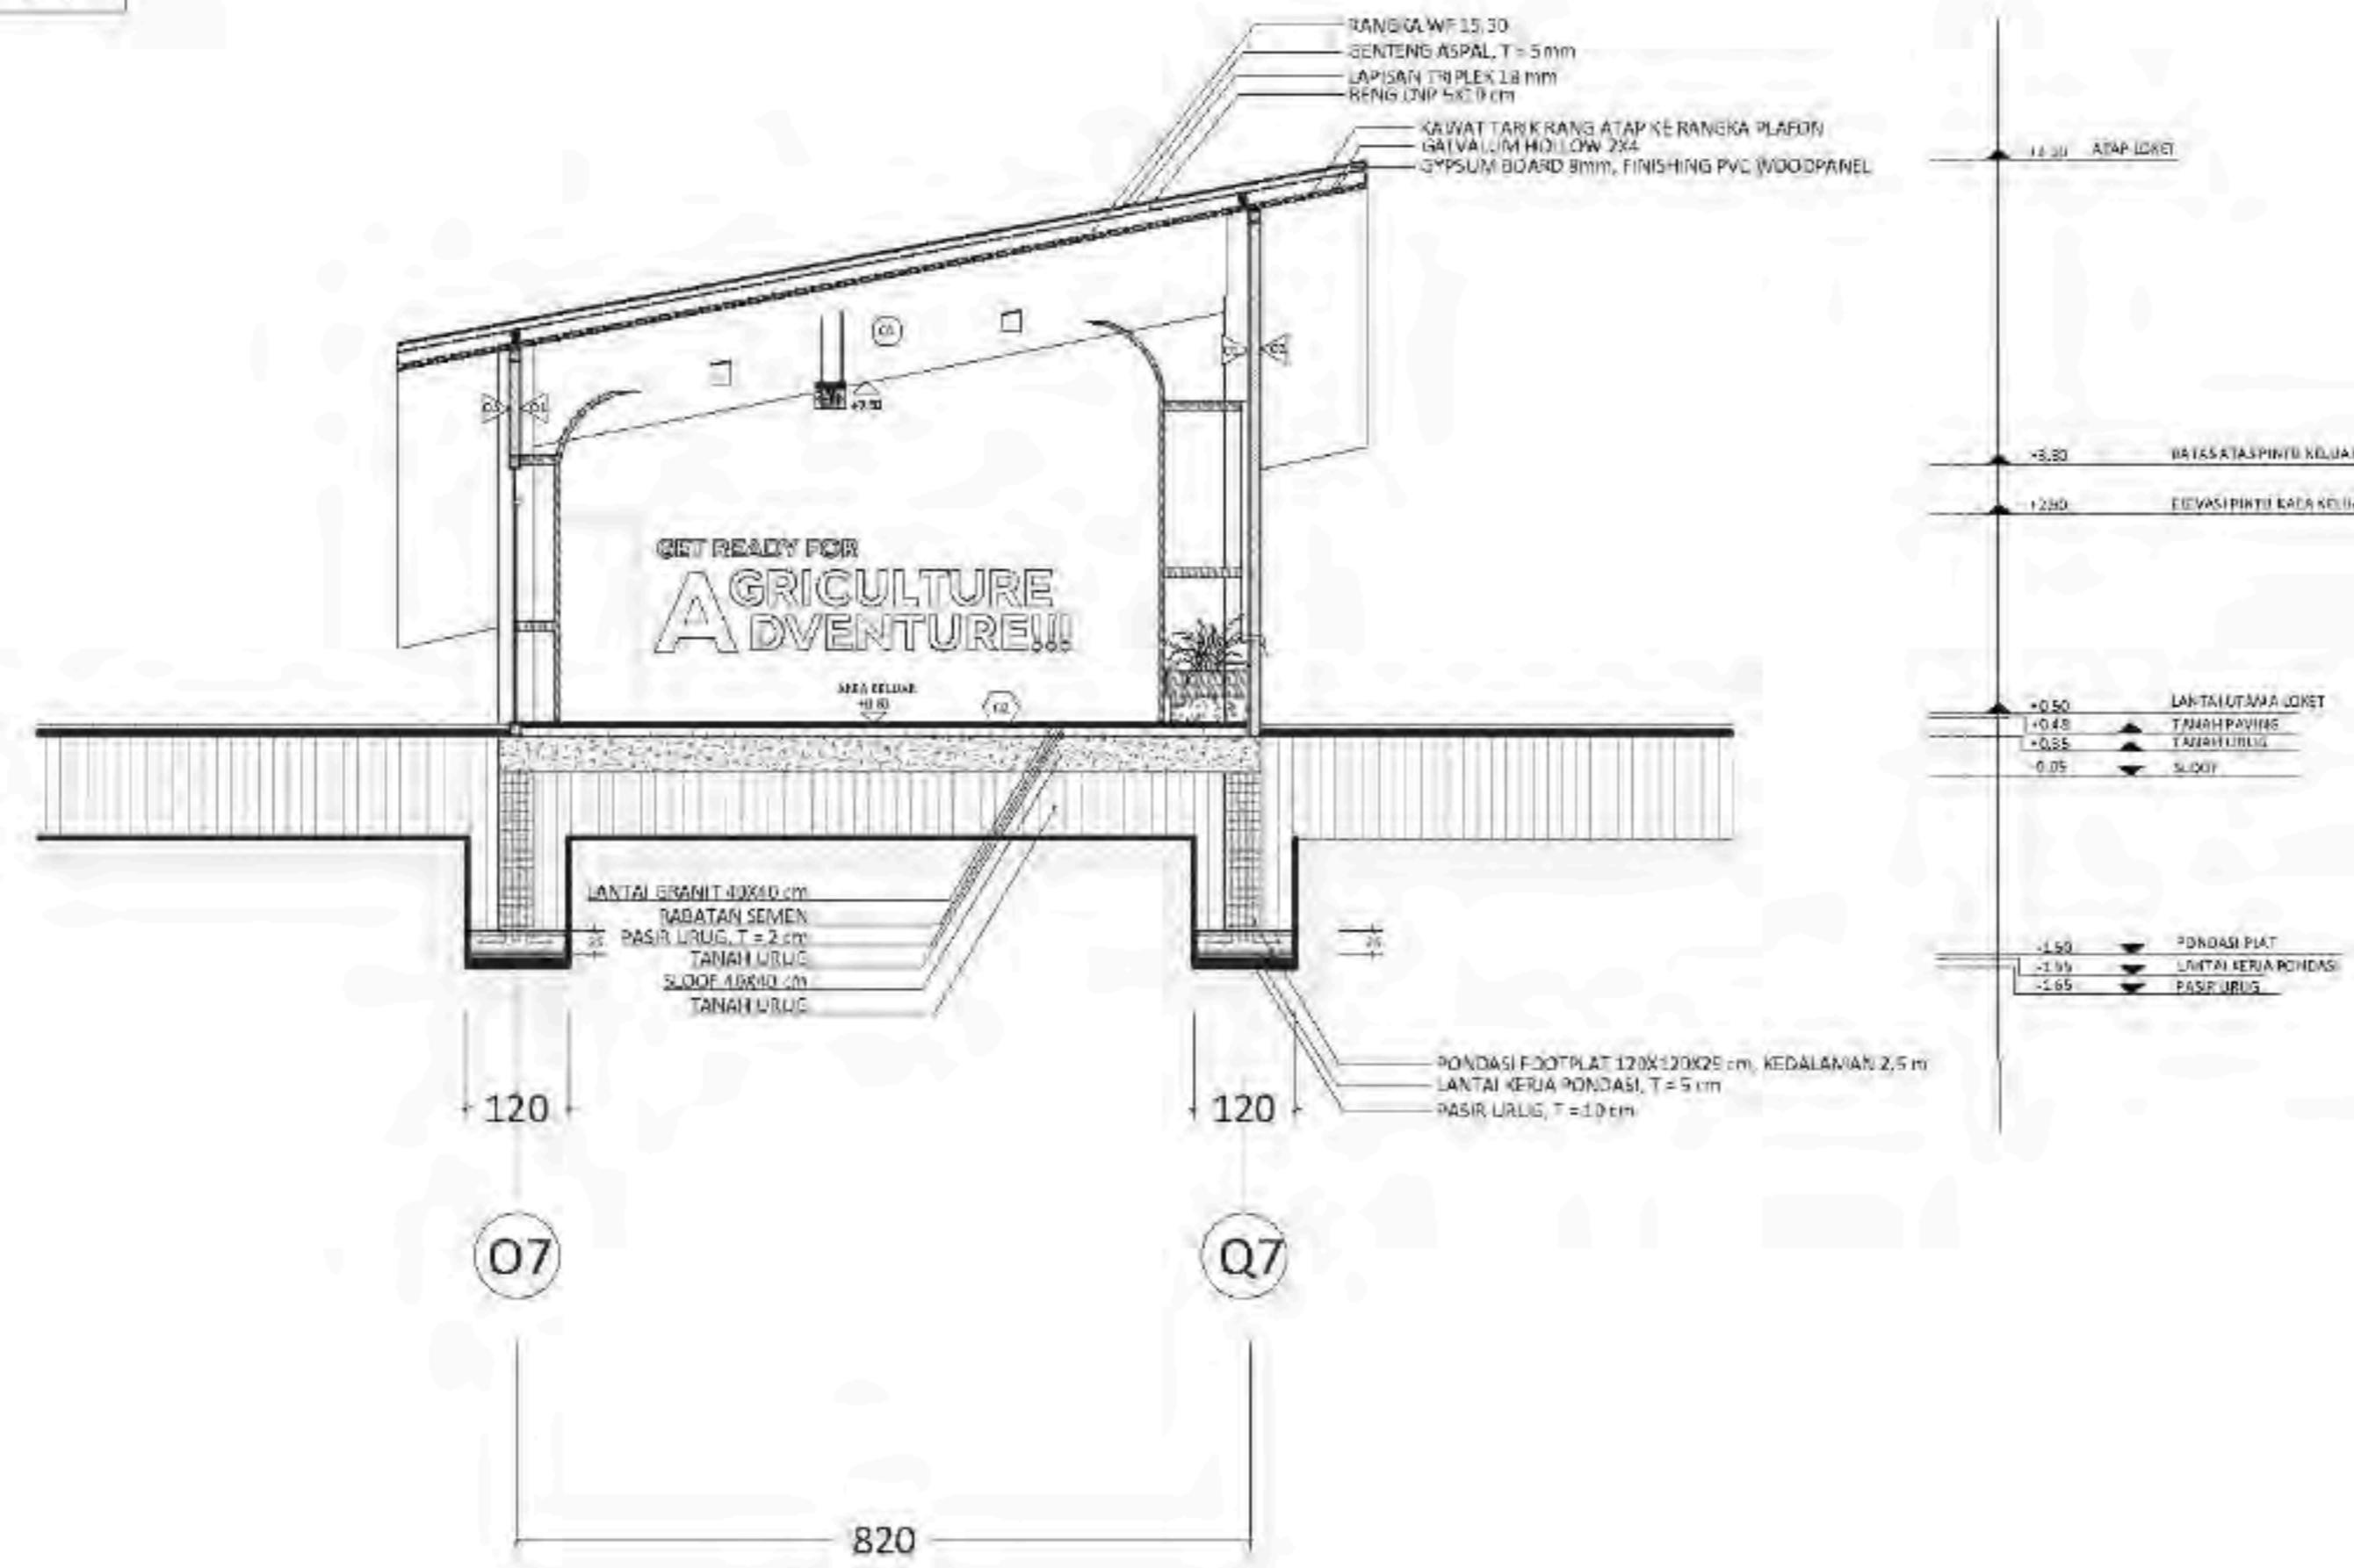

**ARS** 08 **POTONGAN CC LOKET**  
SALAH 1 : 100



**ARCHITECTURE**  
UIN MALANG-INDONESIA

PRODI TEKNIK ARSITEKTUR  
FAKULTAS SAINS & TEKNOLOGI  
UNIVERSITAS ISLAM NEGERI  
MAULANA MALIK IBRAHIM MALANG

JUDUL PERANCANGAN :

BATU AGRI-MUSEUM :  
INTERACTIVE ARCHITECTURE FOR  
BETTER MUSEUM

LOKASI PERANCANGAN :

JL. JACK D. PESANGGRAHAN,  
BATU, KOTA BATU  
JAWA TIMUR

DIRANCANG OLEH :

SHAFIA KAMILA PUTRI CAHYANI  
19660072

DOSEN PEMBIMBING 1

PRIMA KURNIAWATY, S.T., M.Si

DOSEN PEMBIMBING 2

ELOK IMUTARA, M.T

JUDUL GAMBAR



DENAH MUSEUM LANTAI I

SKALA

1:200

NO. GAMBAR


ARS-09

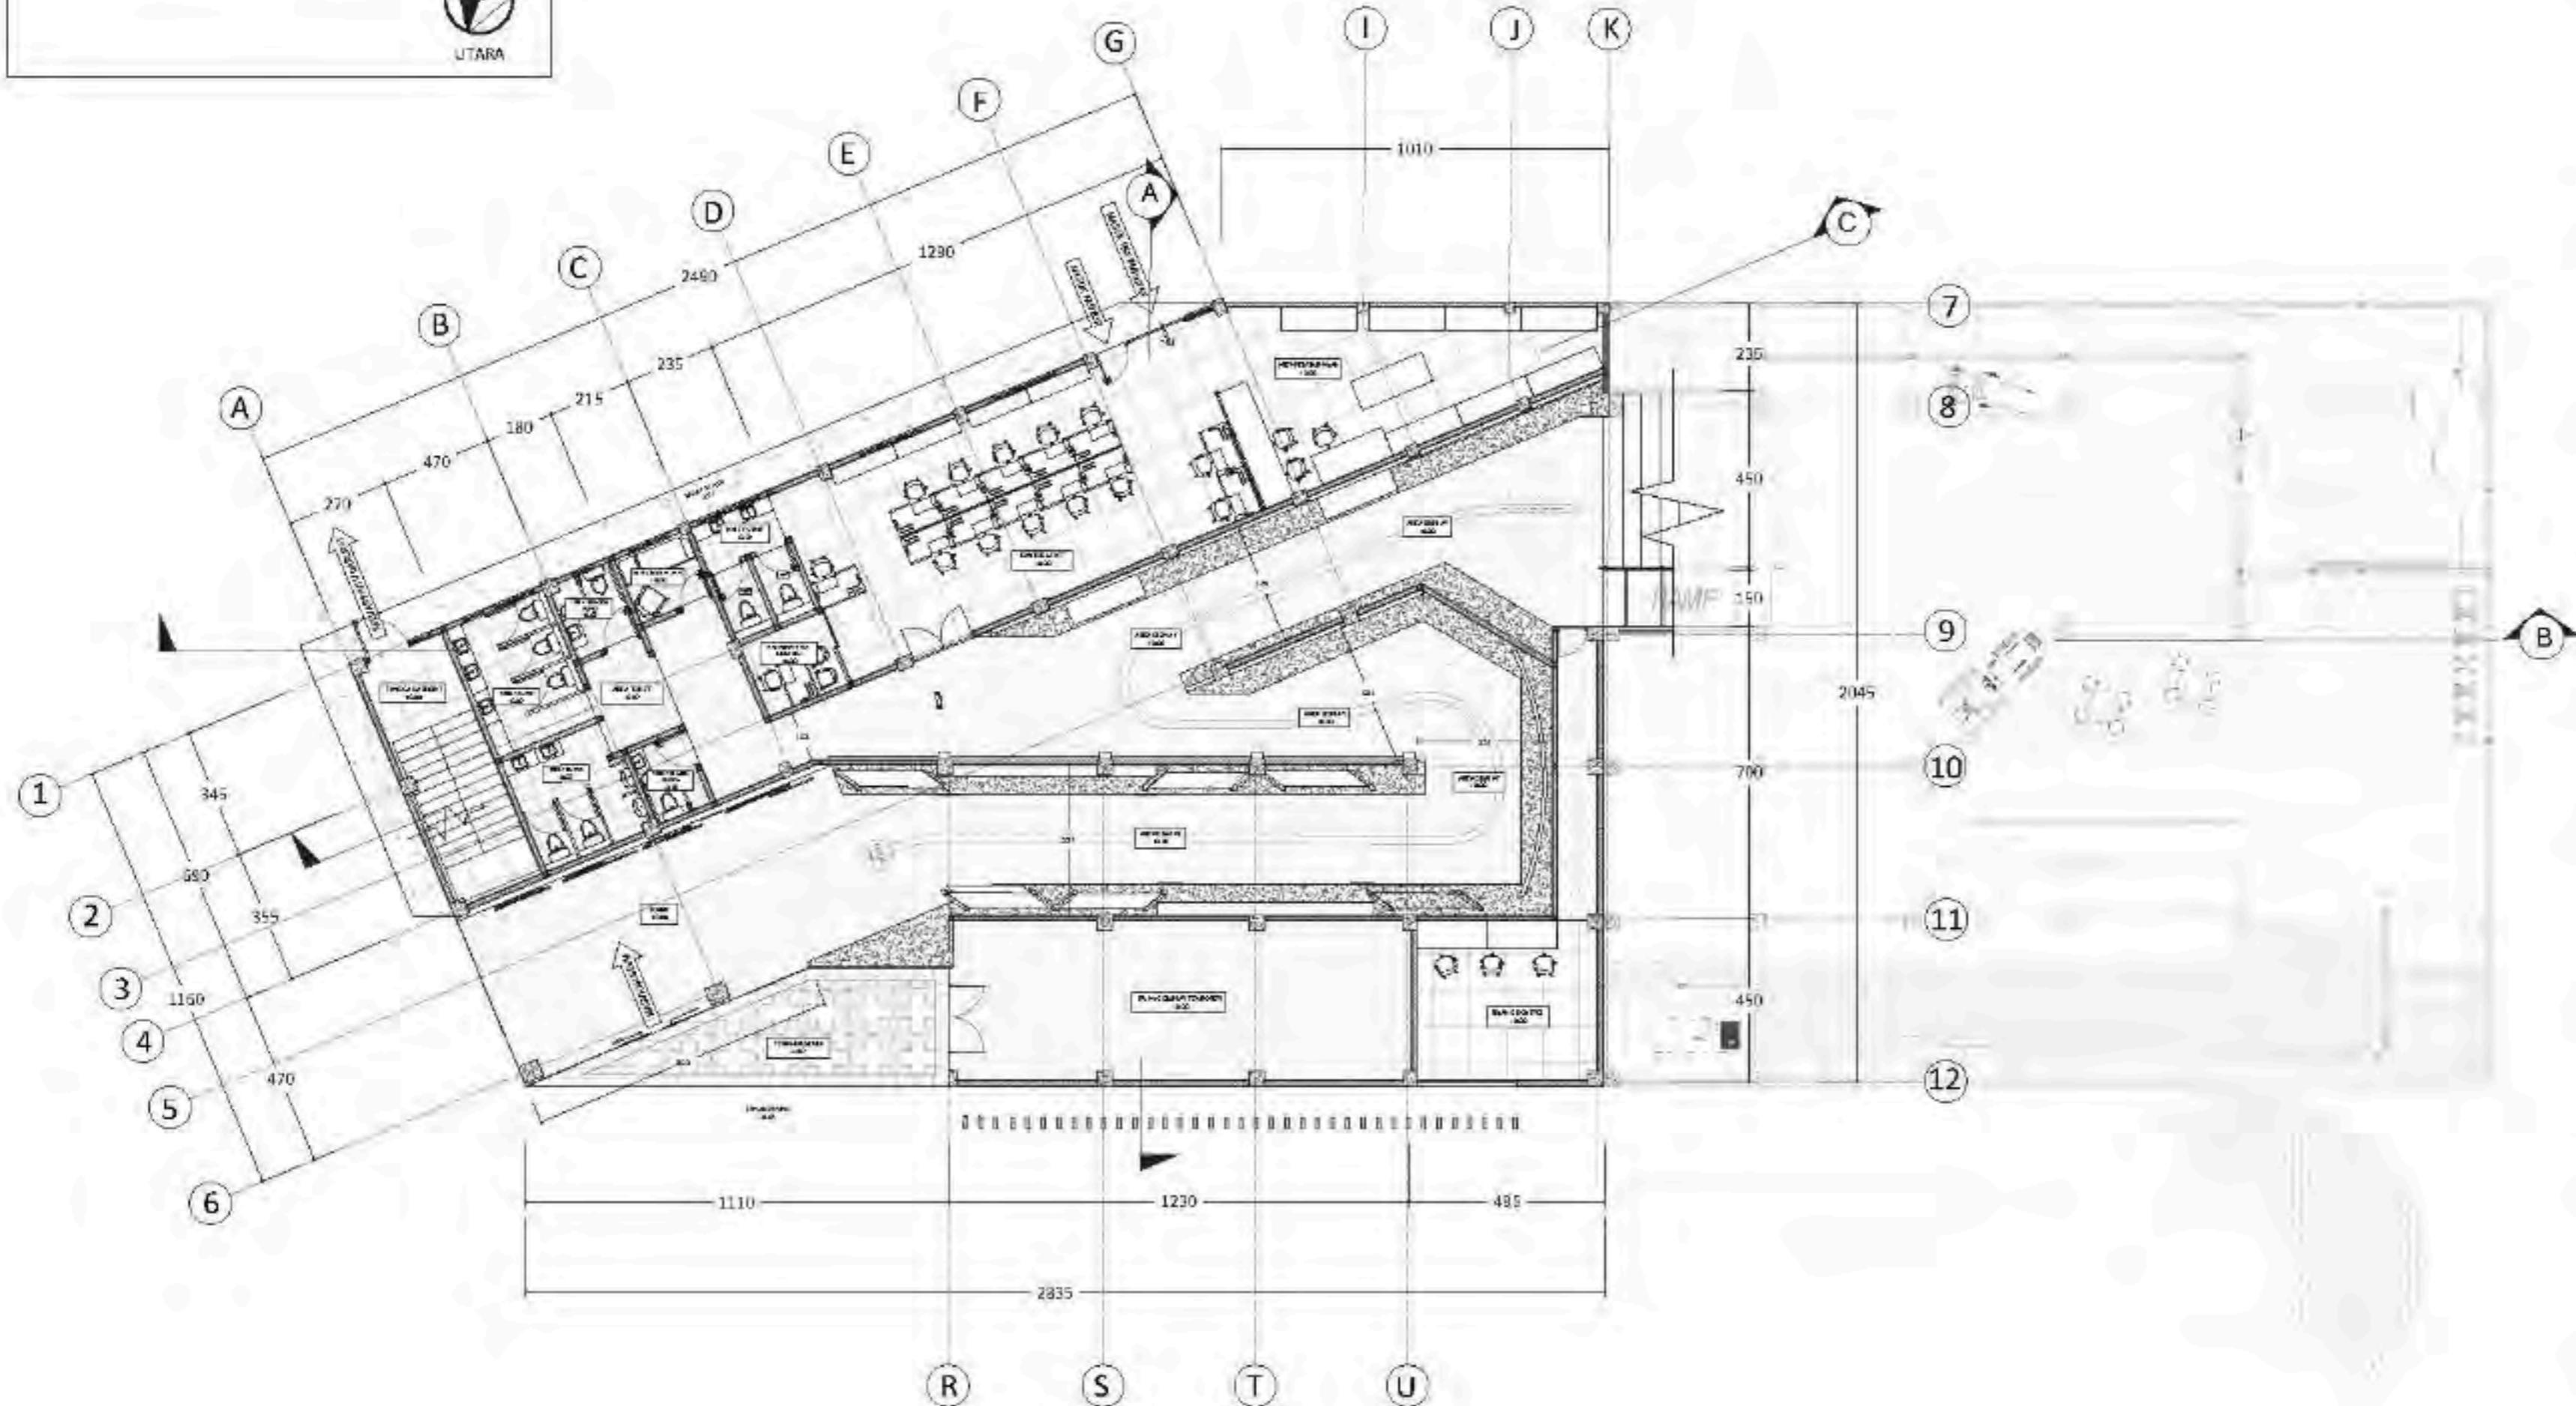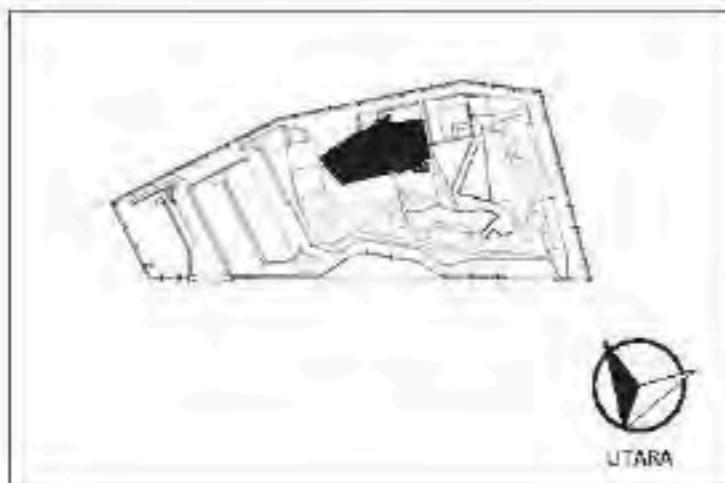

ARS  
09

DENAH MUSEUM LANTAI 1

SKALA 1:200

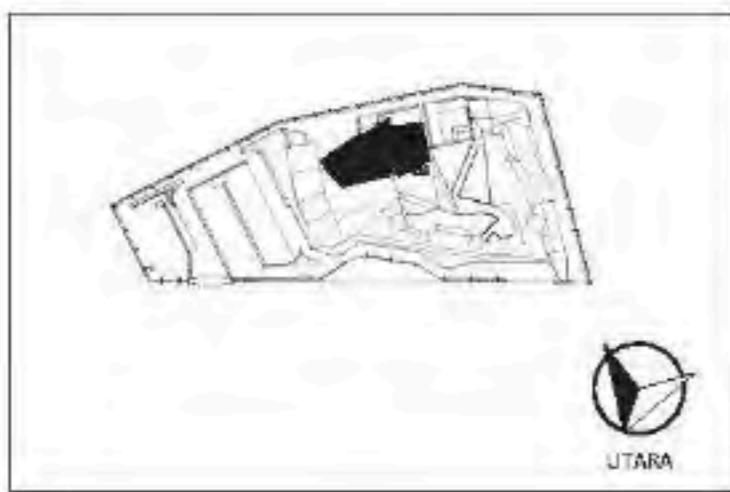

**ARCHITECTURE**  
UIN MALANG - INDONESIA

PRODI TEKNIK ARSITEKTUR  
FAKULTAS SAINS & TEKNOLOGI  
UNIVERSITAS ISLAM NEGERI  
MAULANA MALIK IBRAHIM MALANG

**JUDUL PERANCANGAN :**

BATU AGRI-MUSEUM :  
INTERACTIVE ARCHITECTURE FOR  
BETTER MUSEUM

#### LOKASI PERANCANGAN :

JL. JACK D. PESANGGRAHAN,  
BATU, KOTA BATU  
JAWA TIMUR

DIRANCANG OLEH :

SHAFIA KAMILA PUTRI CAHYANI  
19660072

DOSEN PEMBIMBING 1

PRIMA KURNIAWATY, S.T., M.Si

DOSEN PEMBIMBING 2

ELOK MULJARA, M.T

MJRH11L-G154R1B


DENAH MUSEUM LANTAI 7

SKALÄ

1 200

NO. GAMBAR

ARS-10

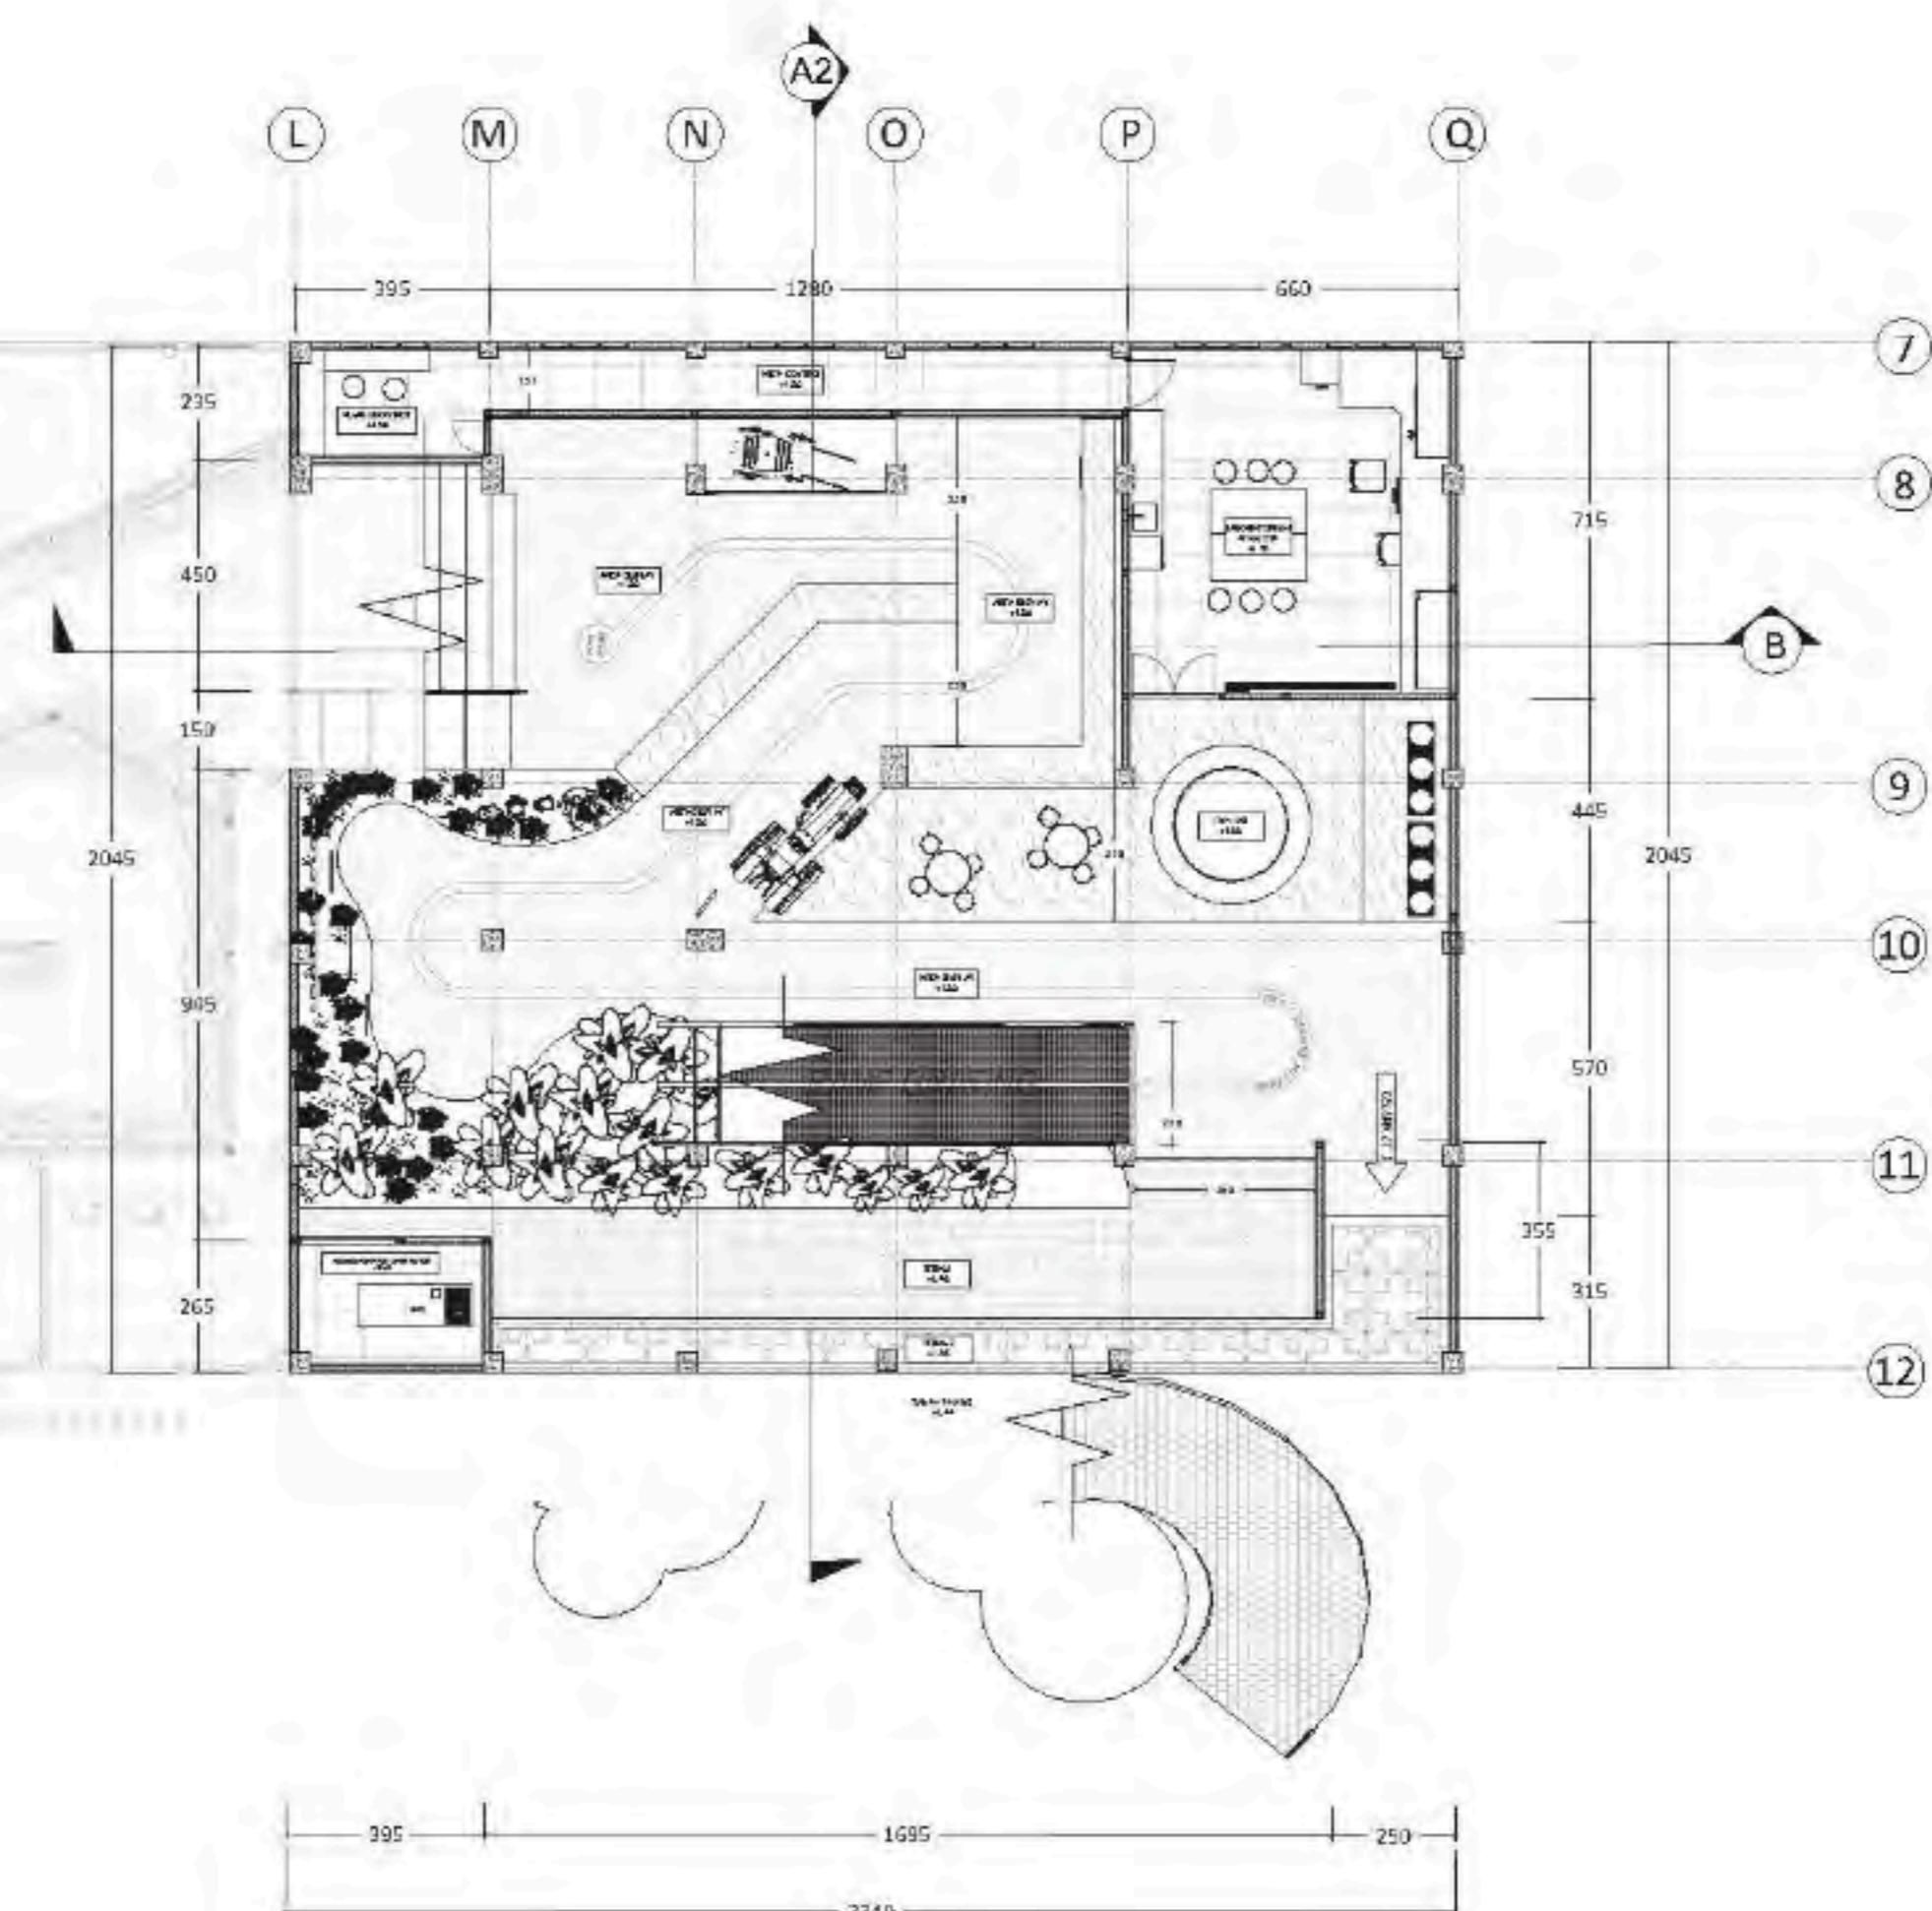

ARS 10 DENAH MUSEUM LANTAI 2  
SKALA 1 : 200



**ARCHITECTURE**  
UIN MALANG-INDONESIA

PRODI TEKNIK ARSITEKTUR  
FAKULTAS SAINS & TEKNOLOGI  
UNIVERSITAS ISLAM NEGERI  
MAULANA MALIK IBRAHIM MALANG

JUDUL PERANCANGAN :

BATU AGRI-MUSEUM :  
INTERACTIVE ARCHITECTURE FOR  
BETTER MUSEUM

LOKASI PERANCANGAN :

JL. JACK D. PESANGGRAHAN,  
BATU, KOTA BATU  
JAWA TIMUR

DIRANCANG OLEH :

SHAFIA KAMILA PUTRI CAHYANI  
19660072

DOSEN PEMBIMBING 1

PRIMA KURNIAWATY, S.T., M.Si

DOSEN PEMBIMBING 2

ELOK MUTIARA, M.T

JUDUL GAMBAR



DENAH MUSEUM LANTAI 3

SKALA

1:200

NO. GAMBAR


ARS-11

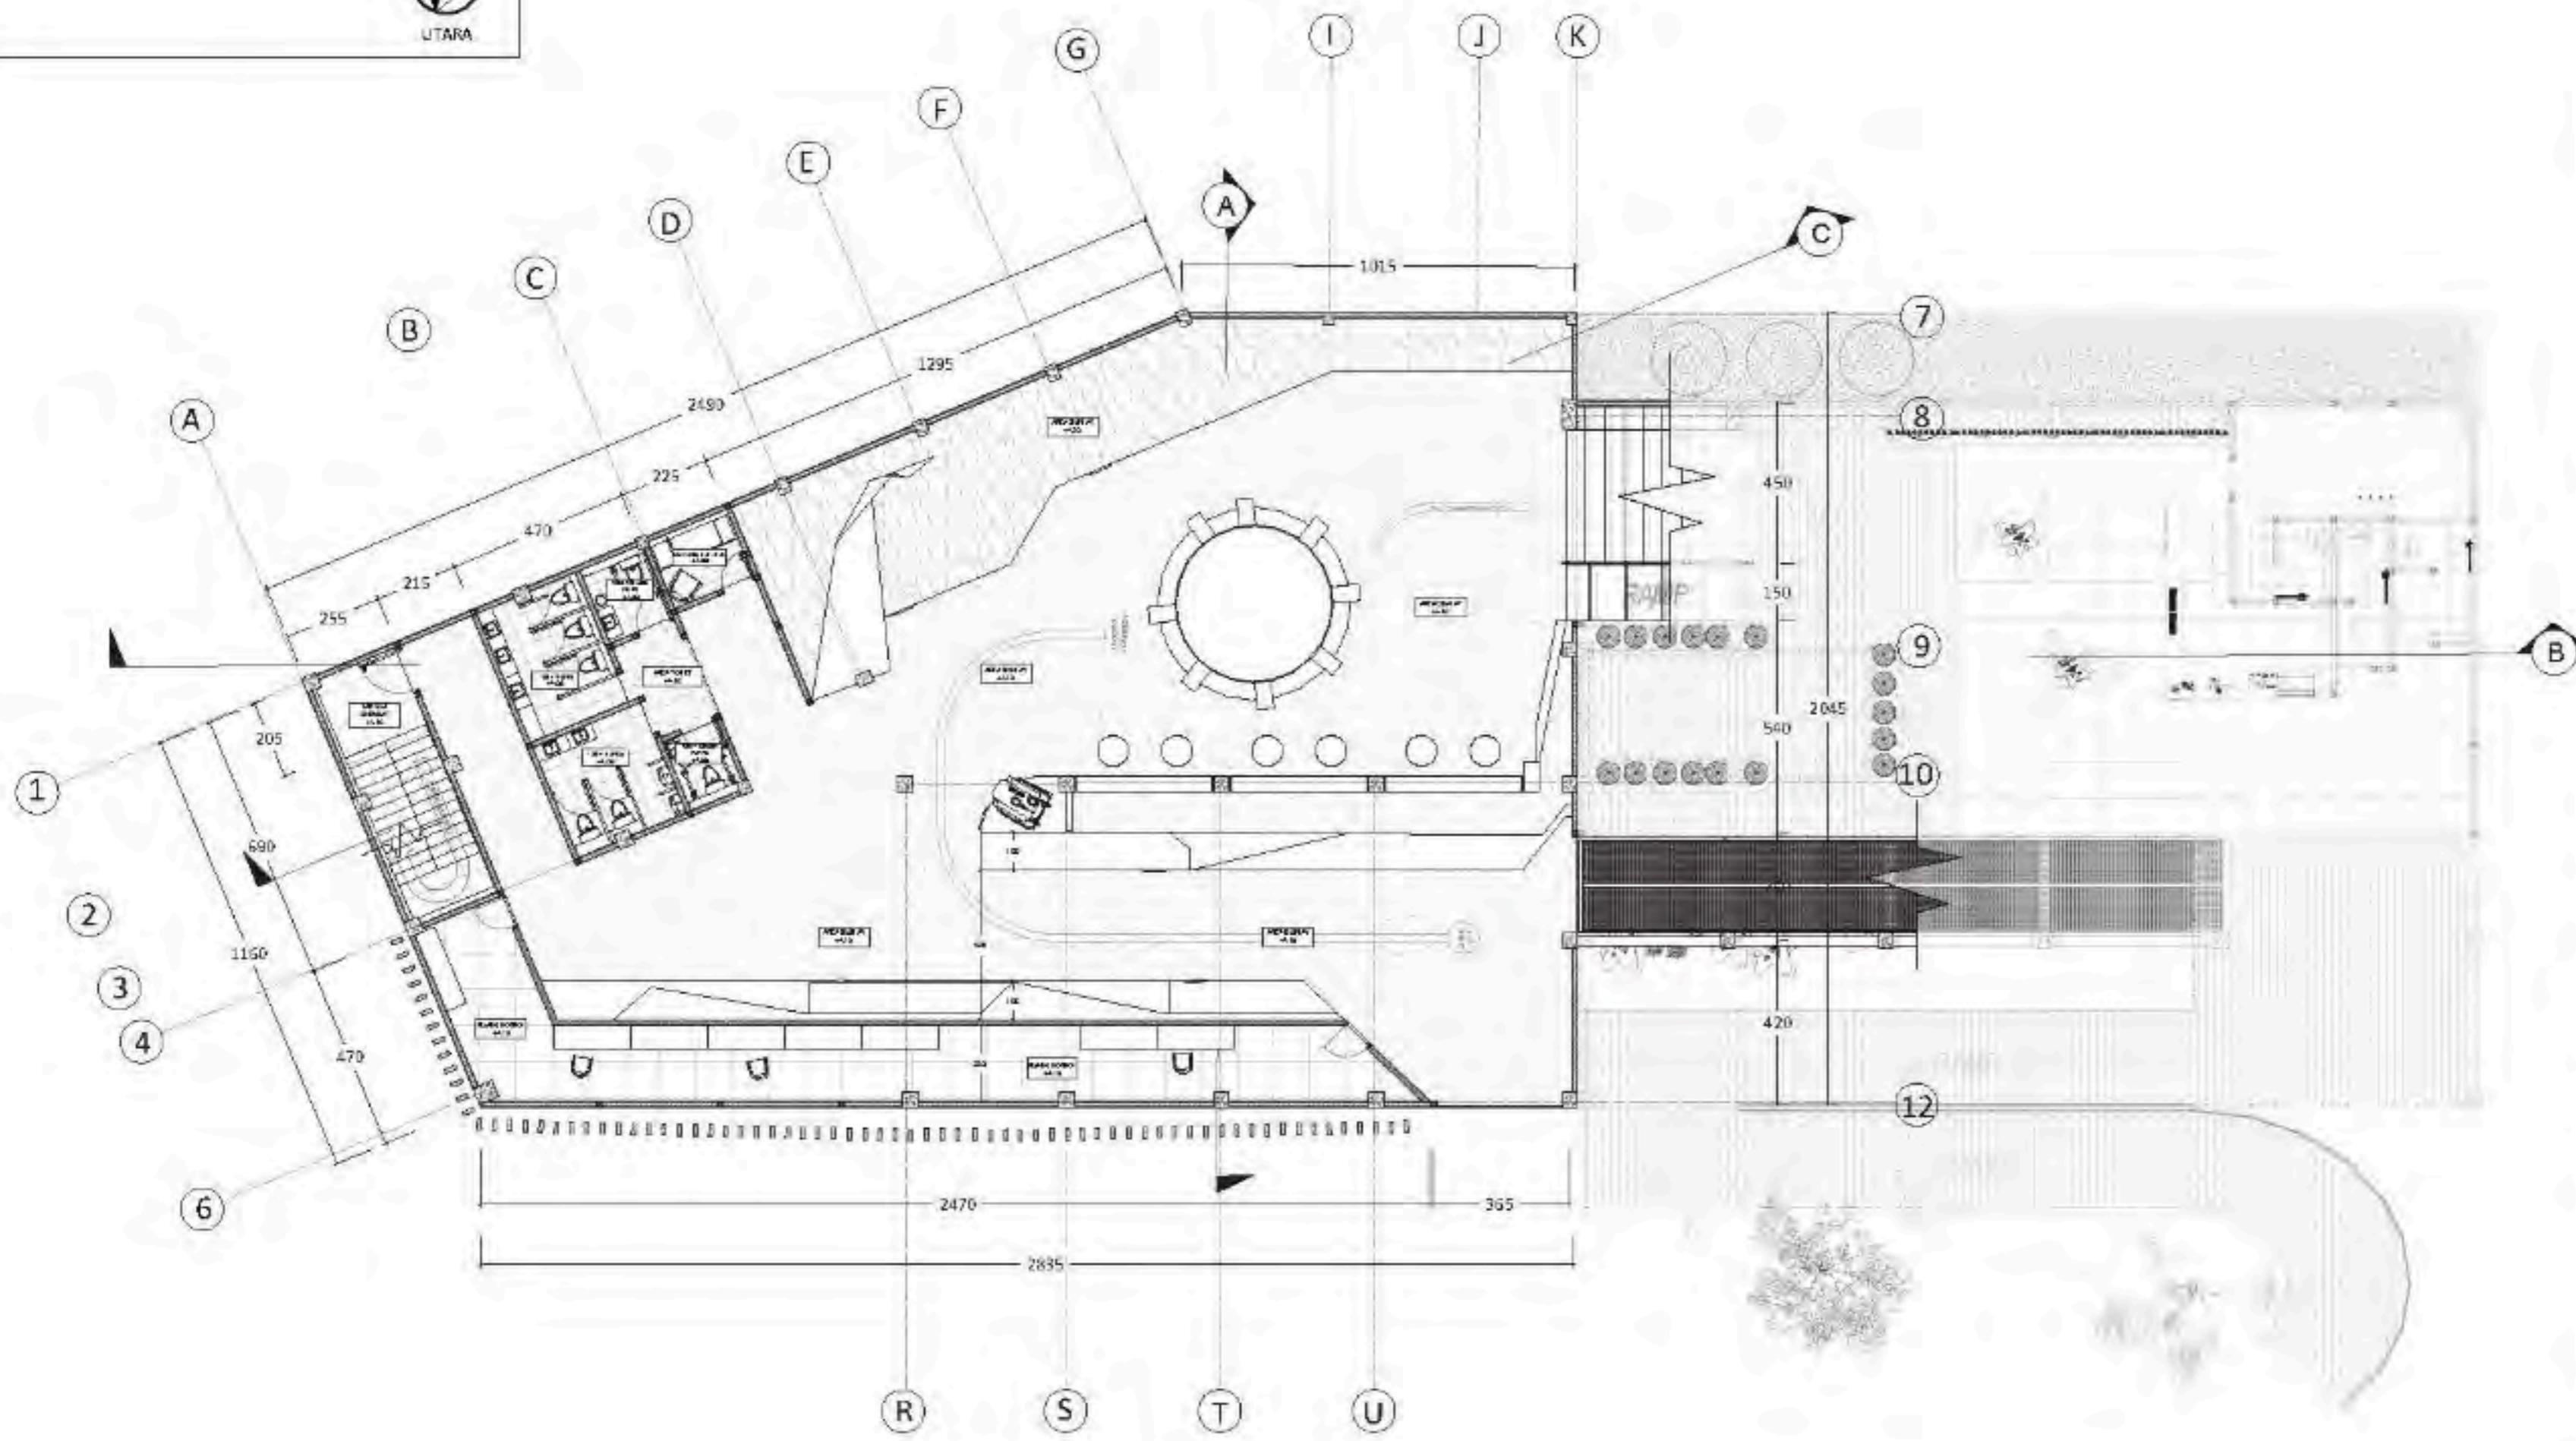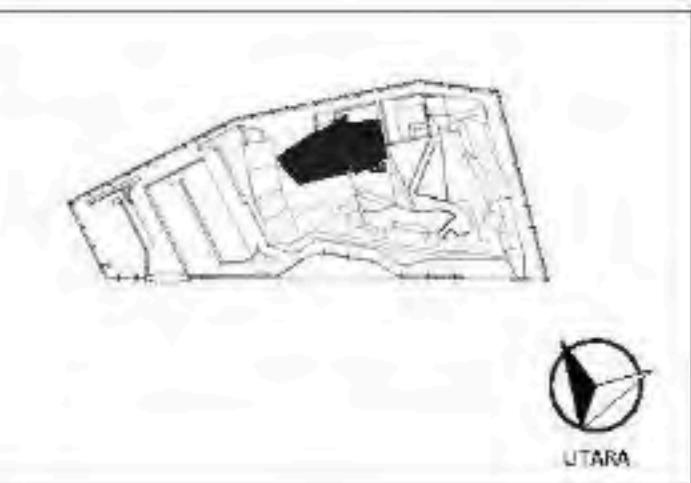

ARS  
11

DENAH MUSEUM LANTAI 3

SKALA 1:200

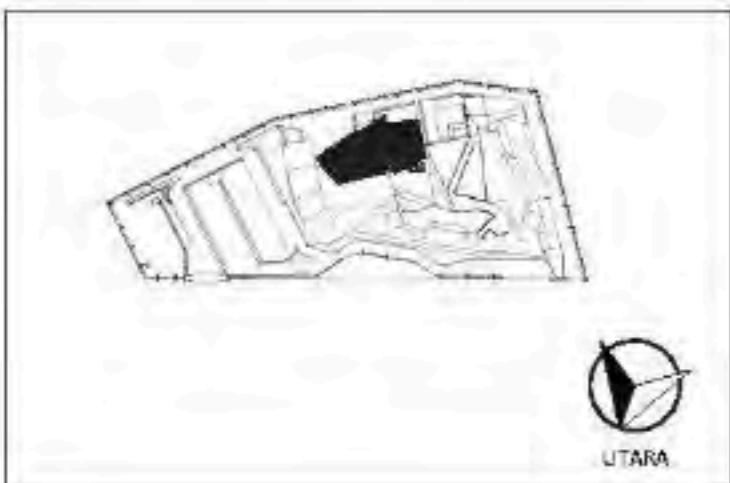

**ARCHITECTURE**  
UIN MALANG-INDONESIA

PRODI TEKNIK ARSITEKTUR  
FAKULTAS SAINS & TEKNOLOGI  
UNIVERSITAS ISLAM NEGERI  
MAULANA MALIK IBRAHIM MALANG

JUDUL PERANCANGAN :

BATU AGRI-MUSEUM :  
INTERACTIVE ARCHITECTURE FOR  
BETTER MUSEUM

LOKASI PERANCANGAN :

JL. JACK D. PESANGGRAHAN,  
BATU, KOTA BATU  
JAWA TIMUR

DIRANCANG OLEH :

SHAFI KAMILA PUTRI CAHYANI  
19660072

DOSEN PEMBIMBING 1

PRIMA KURNIAWATY, S.T., M.Si

DOSEN PEMBIMBING 2

ELOK MUTIARA, M.T

JUDUL GAMBAR


DENAH MUSEUM LANTAI 4

SKALA

1:200

NO. GAMBAR

ARS-12

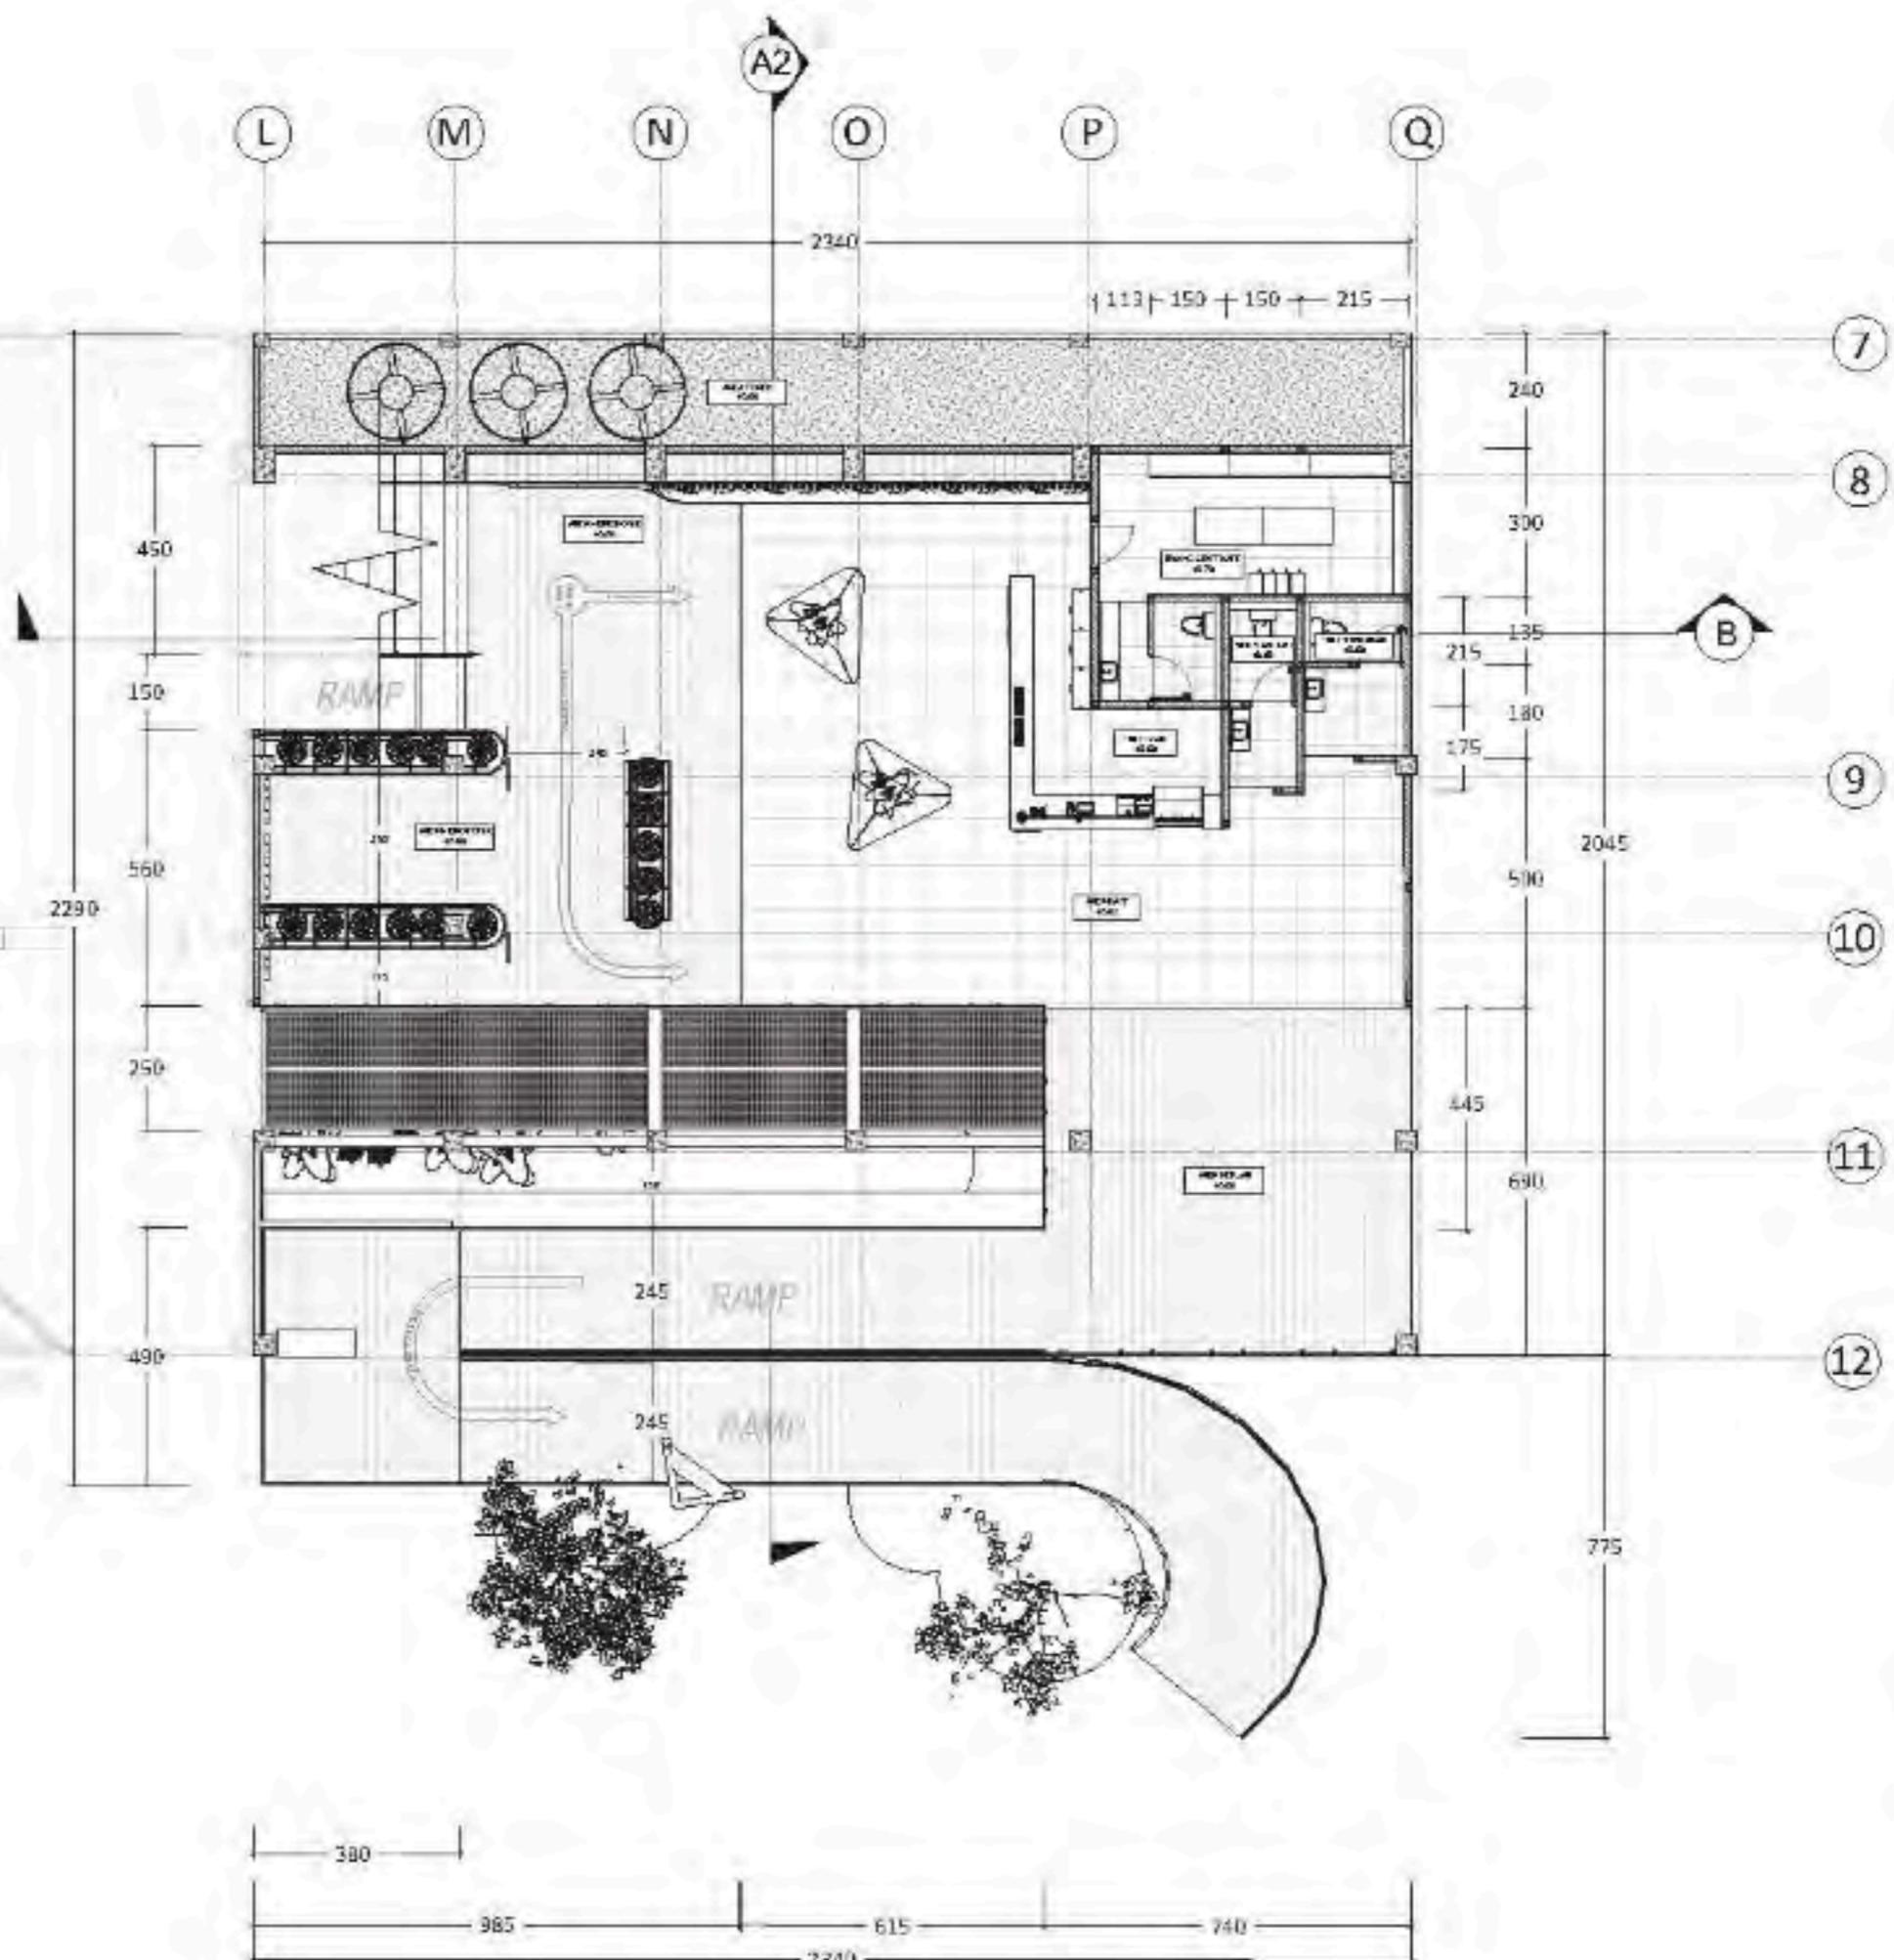

**DENAH MUSEUM LANTAI 4**  
ARS 12 SKALA 1:200



UTARA



## ARCHITECTURE UIN MALANG-INDONESIA

PRODI TEKNIK ARSITEKTUR  
FAKULTAS SAINS & TEKNOLOGI  
UNIVERSITAS ISLAM NEGERI  
MAULANA MALIK IBRAHIM MALANG

### JUDUL PERANCANGAN :

BATU AGRI-MUSEUM :  
INTERACTIVE ARCHITECTURE FOR  
BETTER MUSEUM

### LOKASI PERANCANGAN :

JL. JACK D. PESANGGRAHAN,  
BATU, KOTA BATU  
JAWA TIMUR

### DIRANCANG OLEH :

SHAFI KAMILA PUTRI CAHYANI  
19660072

### DOSEN PEMBIMBING 1

PRIMA KURNIAWATY, ST., M.Si

### DOSEN PEMBIMBING 2

ELOK IMUTARA, M.T

### JUDUL GAMBAR


TAMPAK DEPAN DAN BELAKANG  
MUSEUM

### SKALA


1 : 250

### NO. GAMBAR


ARS - 13  
ARS - 14

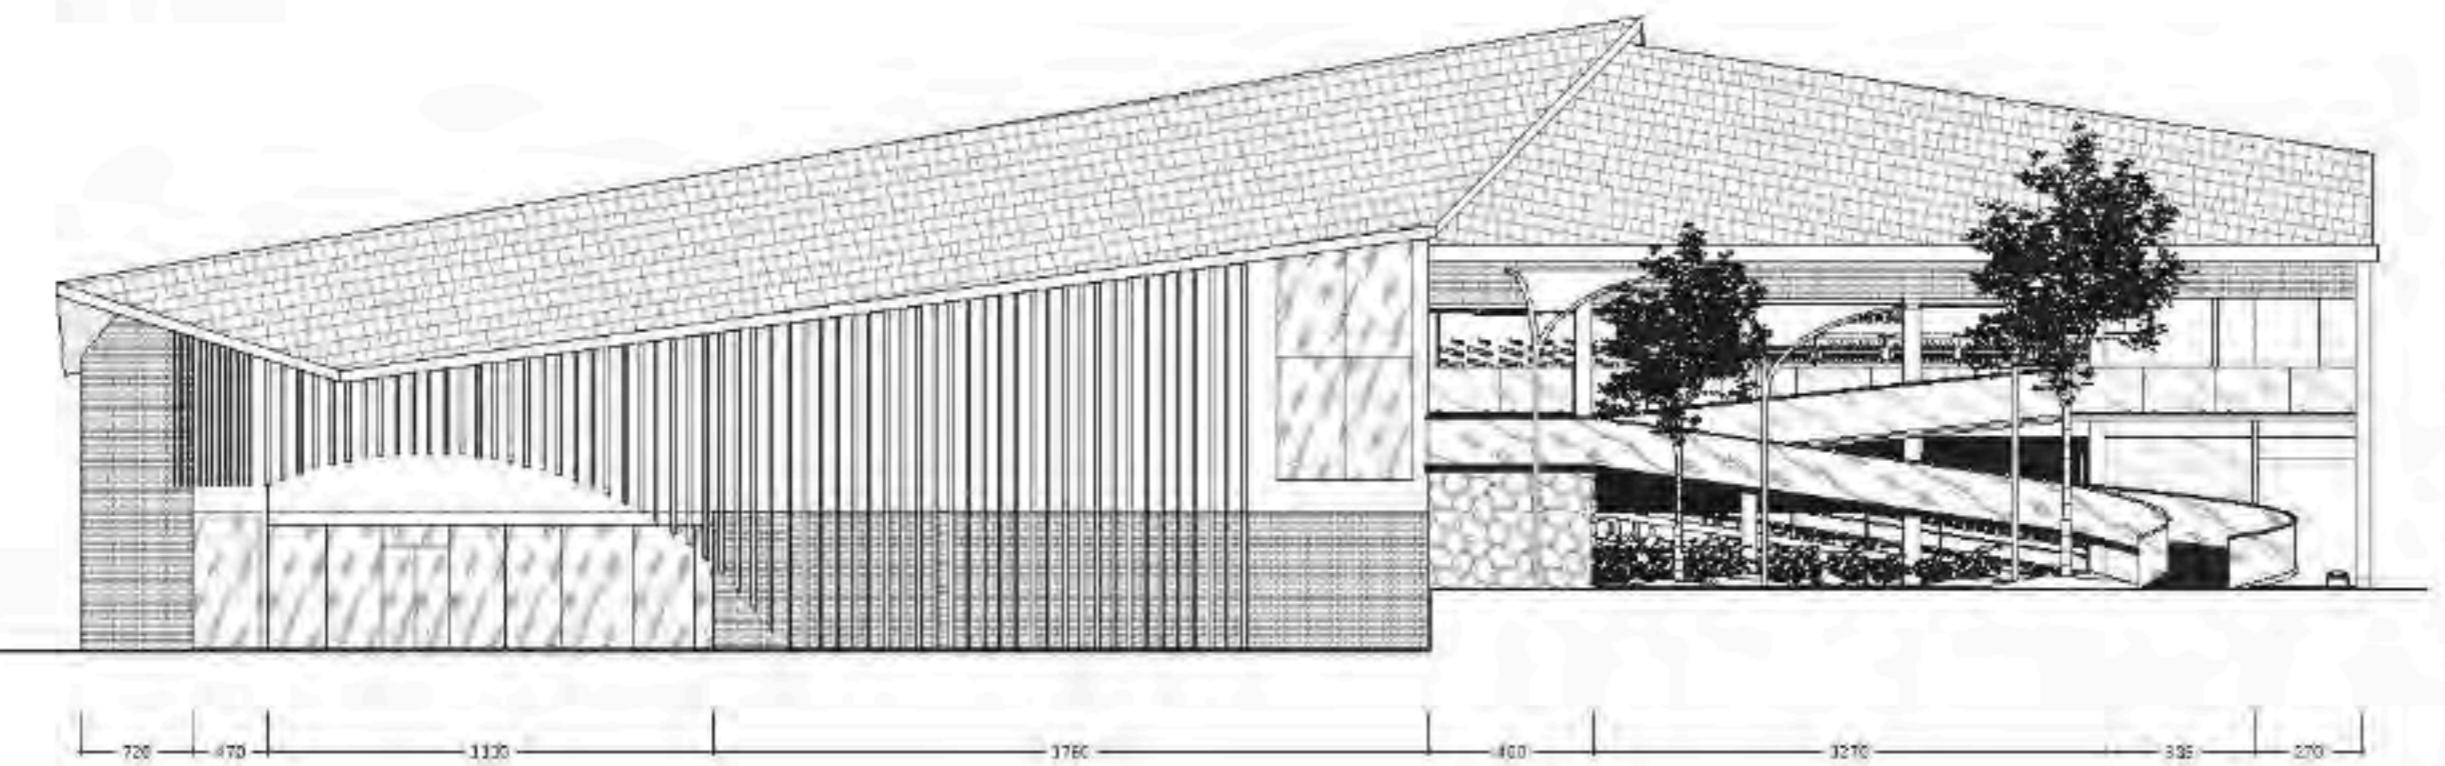


ARS  
13  
TAMPAK DEPAN MUSEUM

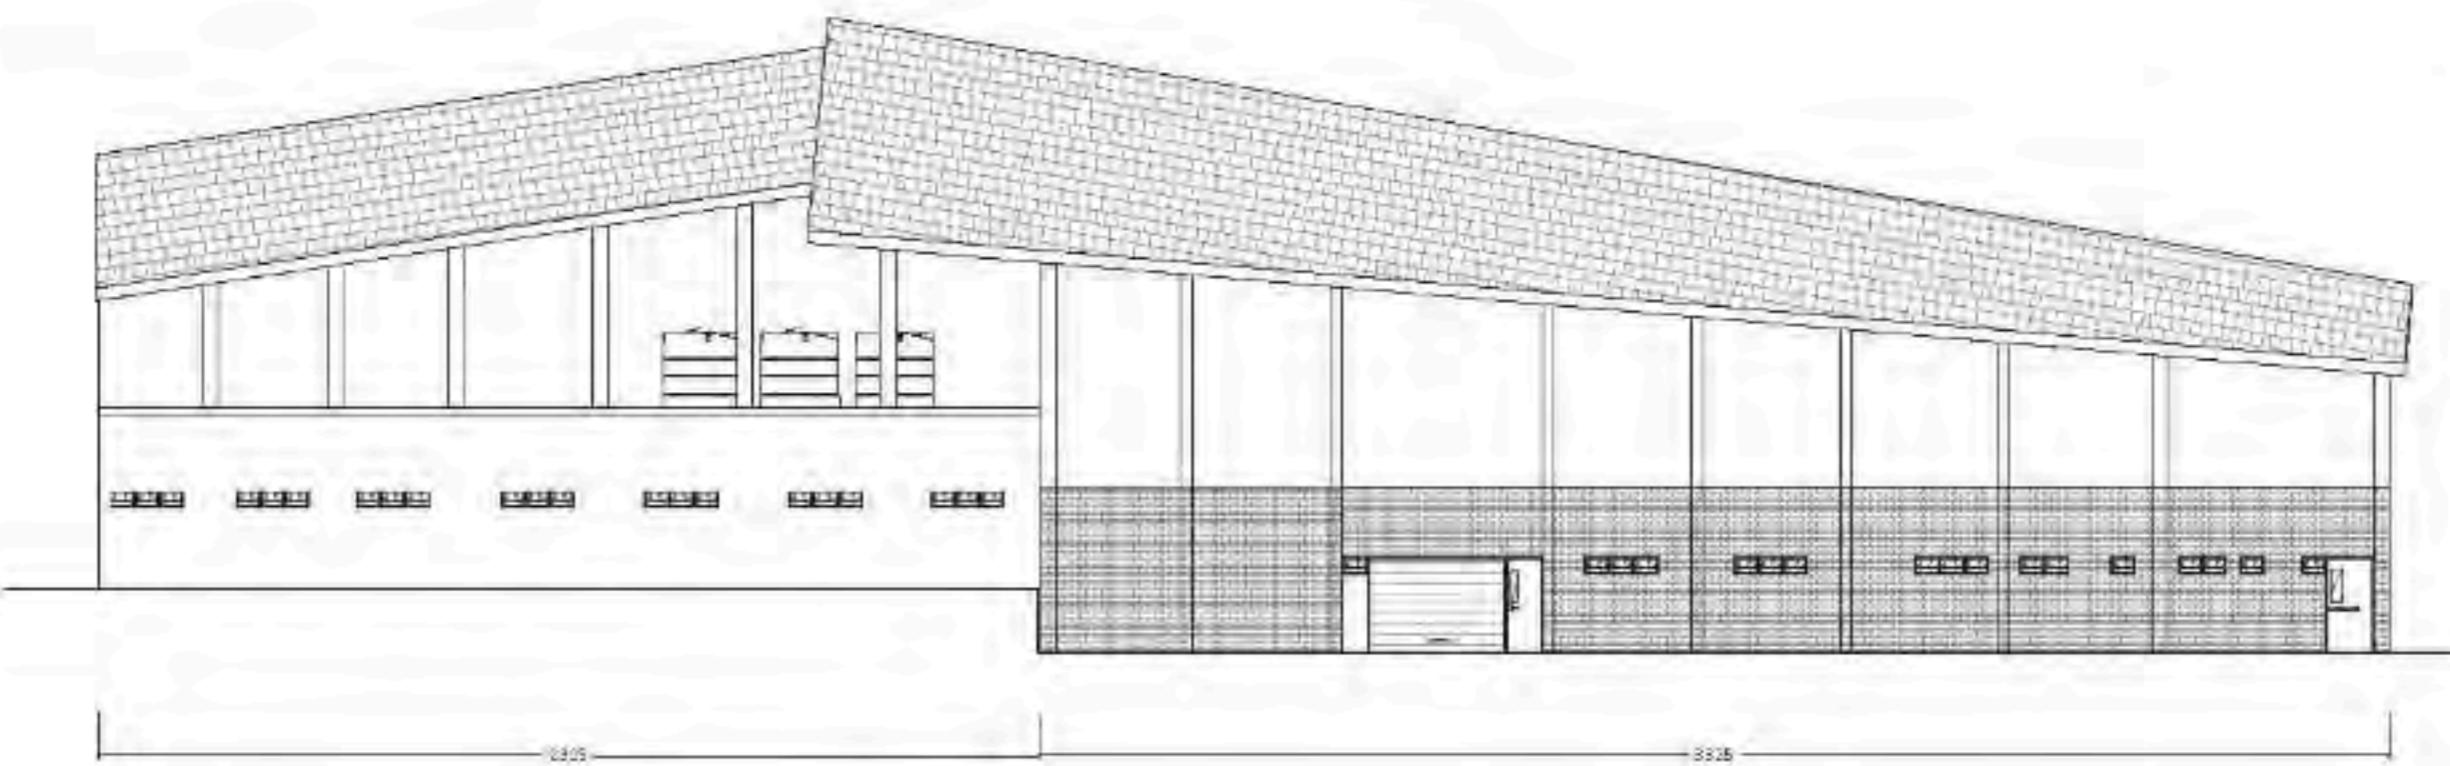

ARS  
14  
TAMPAK BELAKANG MUSEUM

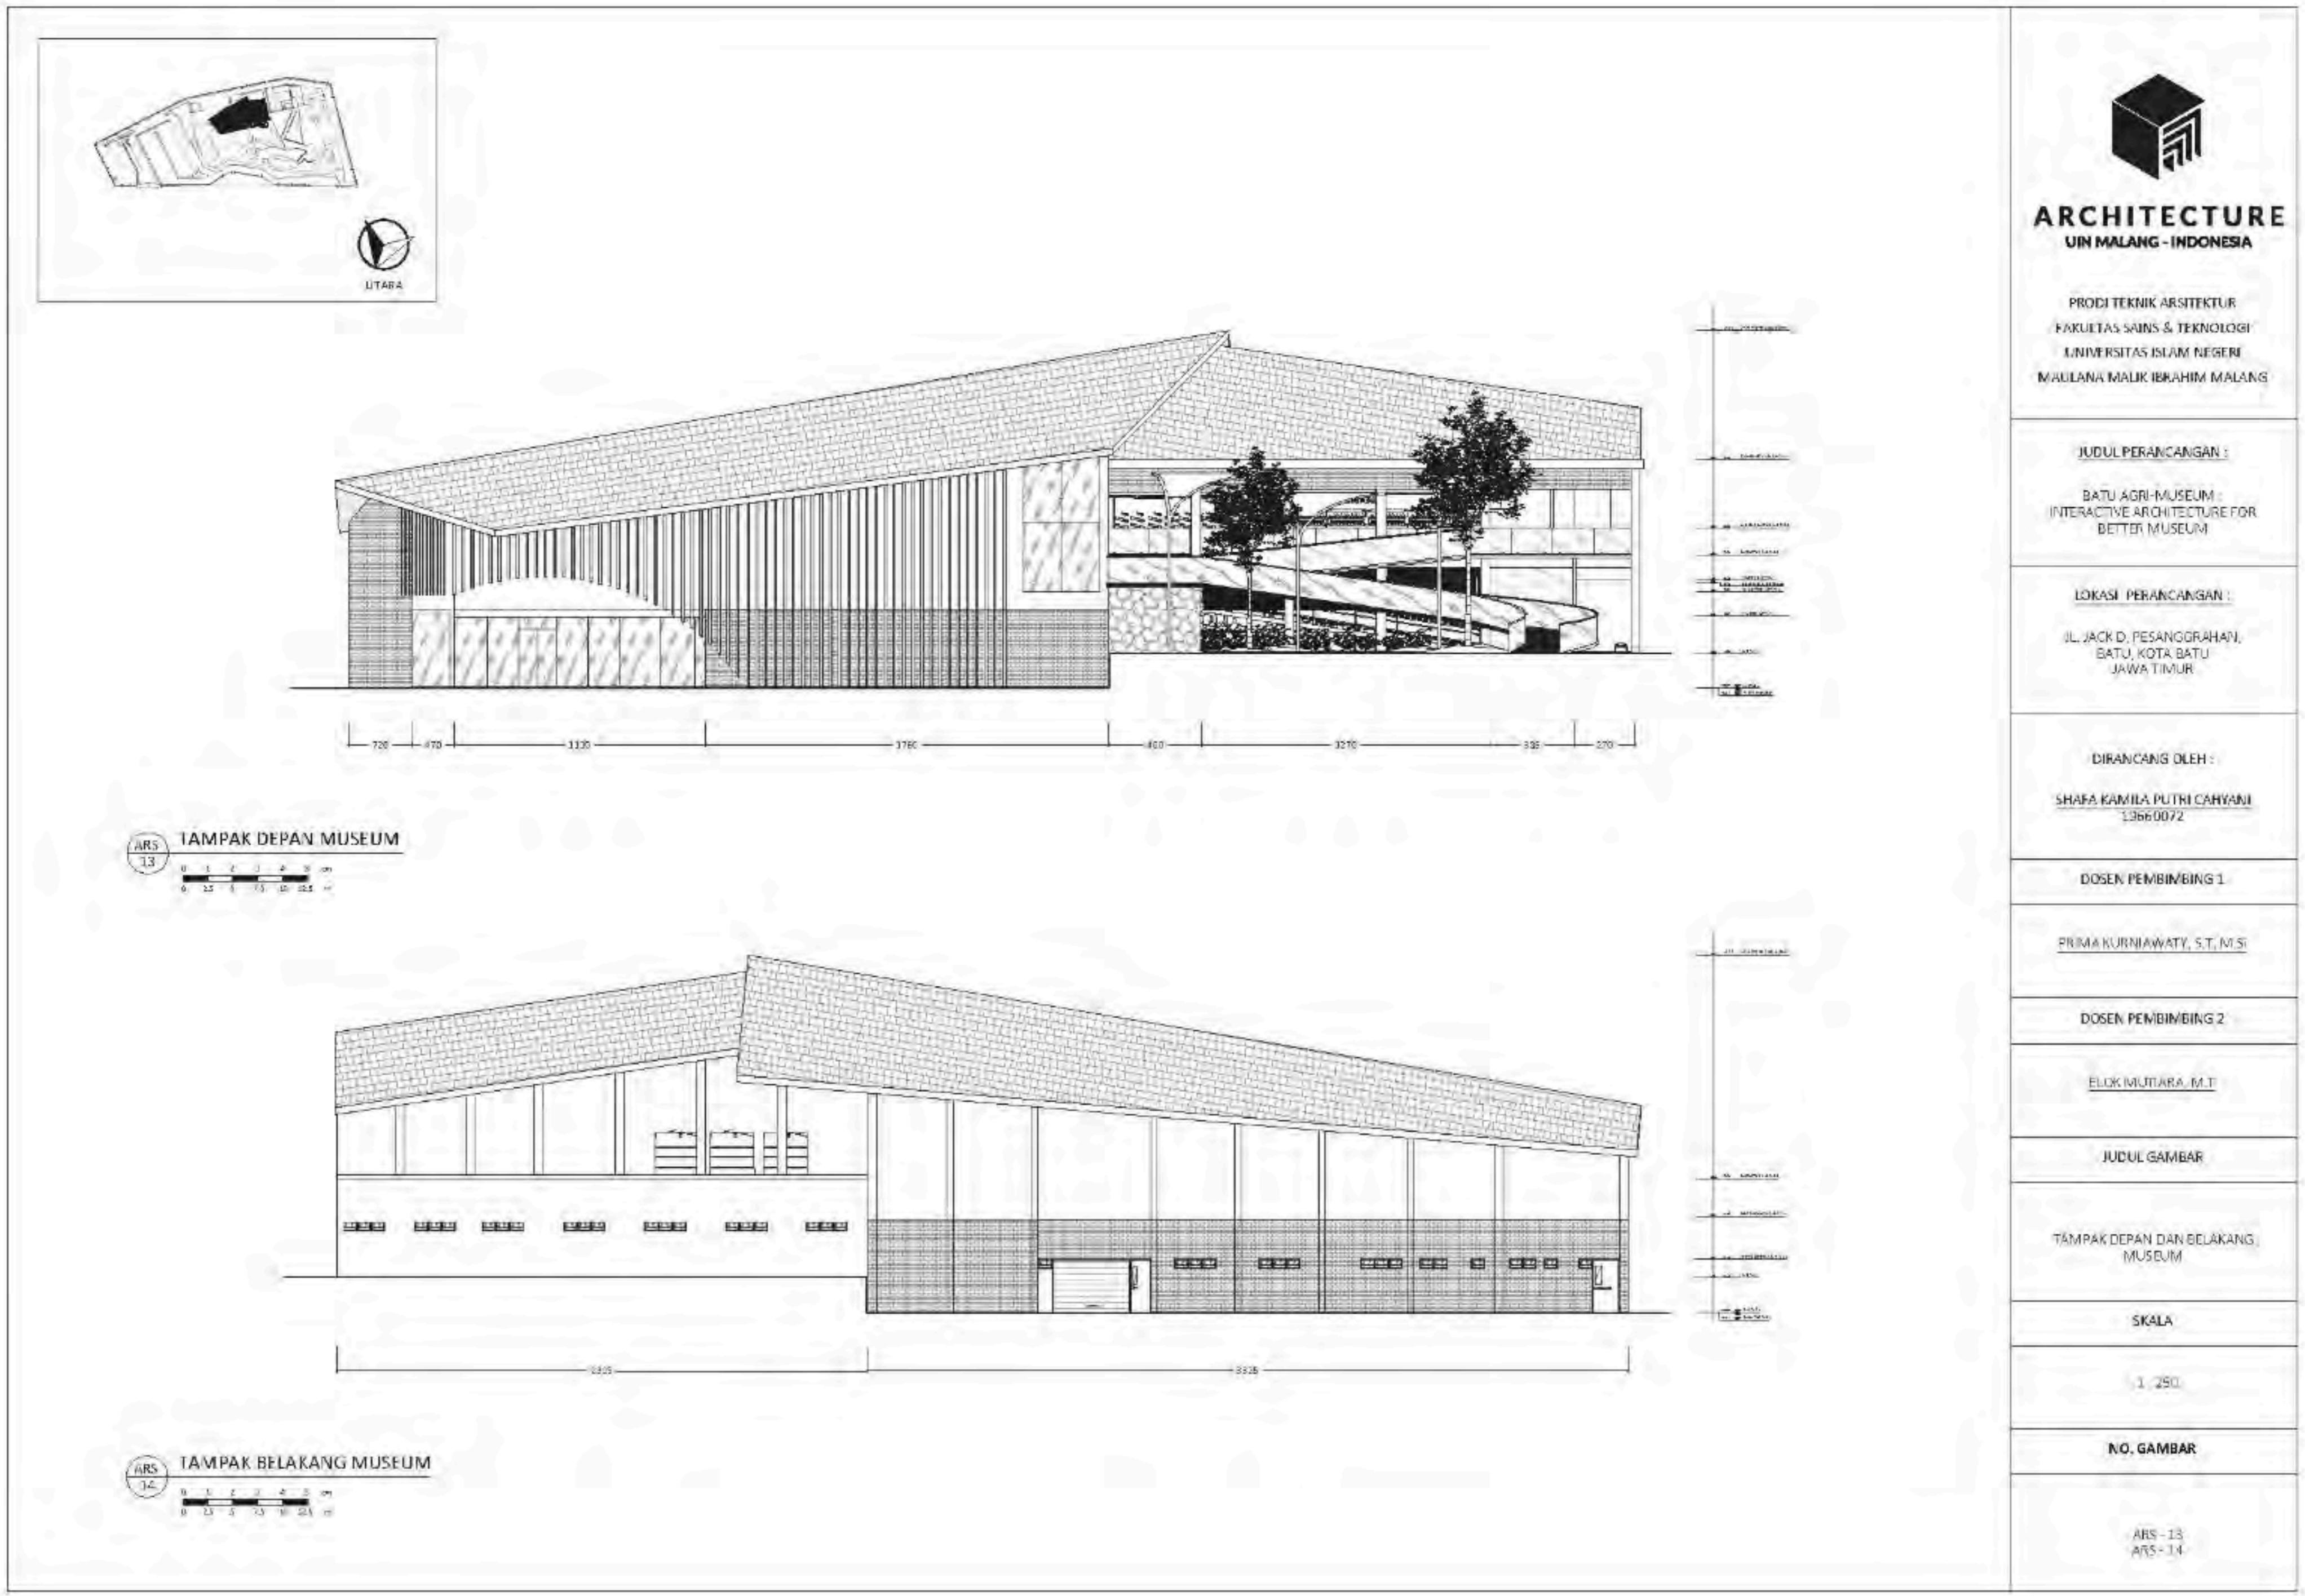

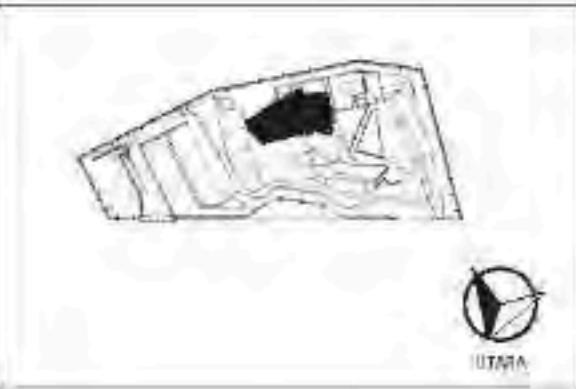

ARCHITECTURE  
UIN MALANG-INDONESIA

PRODI TEKNIK ARSITEKTUR  
FAKULTAS SAINS & TEKNOLOGI  
UNIVERSITAS ISLAM NEGERI  
MAULANA MALIK IBRAHIM MALANG

JUDUL PERANCANGAN :

BATU AGRI-MUSEUM:  
INTERACTIVE ARCHITECTURE FOR  
BETTER MUSEUM

LOKASI PERANCANGAN :

JL. JACK D. PESANGGRAHAN,  
BATU, KOTA BATU  
JAWA TIMUR

DIRANCANG OLEH :

SHAFI KAMILA PUTRI CAHYANI  
19660072

DOSEN PEMBIMBING 1

PRIMA KURNIAWATY, ST., M.Si

DOSEN PEMBIMBING 2

ELOK MULYARA, M.T.

JUDUL GAMBAR

TAMPAK SAMPING KANAN DAN KIRI  
MUSEUM

SKALA


1 : 250

NO. GAMBAR

ARS - 15  
ARS - 16



ARS  
15  
TAMPAK SAMPING KANAN MUSEUM

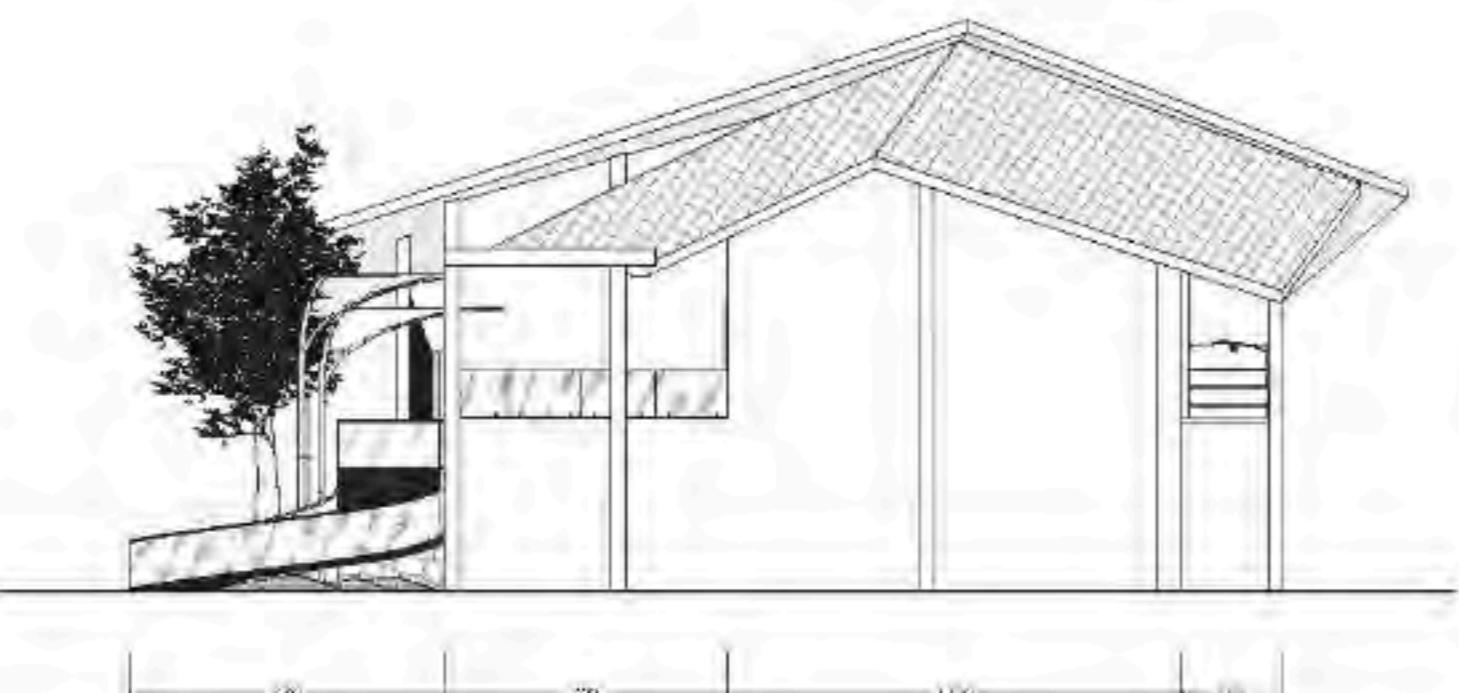

ARS  
16  
TAMPAK SAMPING KIRI MUSEUM



UTARA



## ARCHITECTURE UIN MALANG-INDONESIA

PRODI TEKNIK ARSITEKTUR  
FAKULTAS SAINS & TEKNOLOGI  
UNIVERSITAS ISLAM NEGERI  
MAULANA MALIK IBRAHIM MALANG

### JUDUL PERANCANGAN :

BATU AGRI-MUSEUM  
INTERACTIVE ARCHITECTURE FOR  
BETTER MUSEUM

### LOKASI PERANCANGAN :

JL. JACK D. PESANGGRAHAN,  
BATU, KOTA BATU  
JAWA TIMUR

### DIRANCANG OLEH :

SHAFI KAMILA PUTRI CAHYANI  
13660072

### DOSEN PEMBIMBING 1

PRIMA KURNIAWATY, ST., M.Si

### DOSEN PEMBIMBING 2

ELOK MULYARA, M.T.

### JUDUL GAMBAR


POTONGAN AA1 MUSEUM

### SKALA

1:200

### NO. GAMBAR

ARS-17

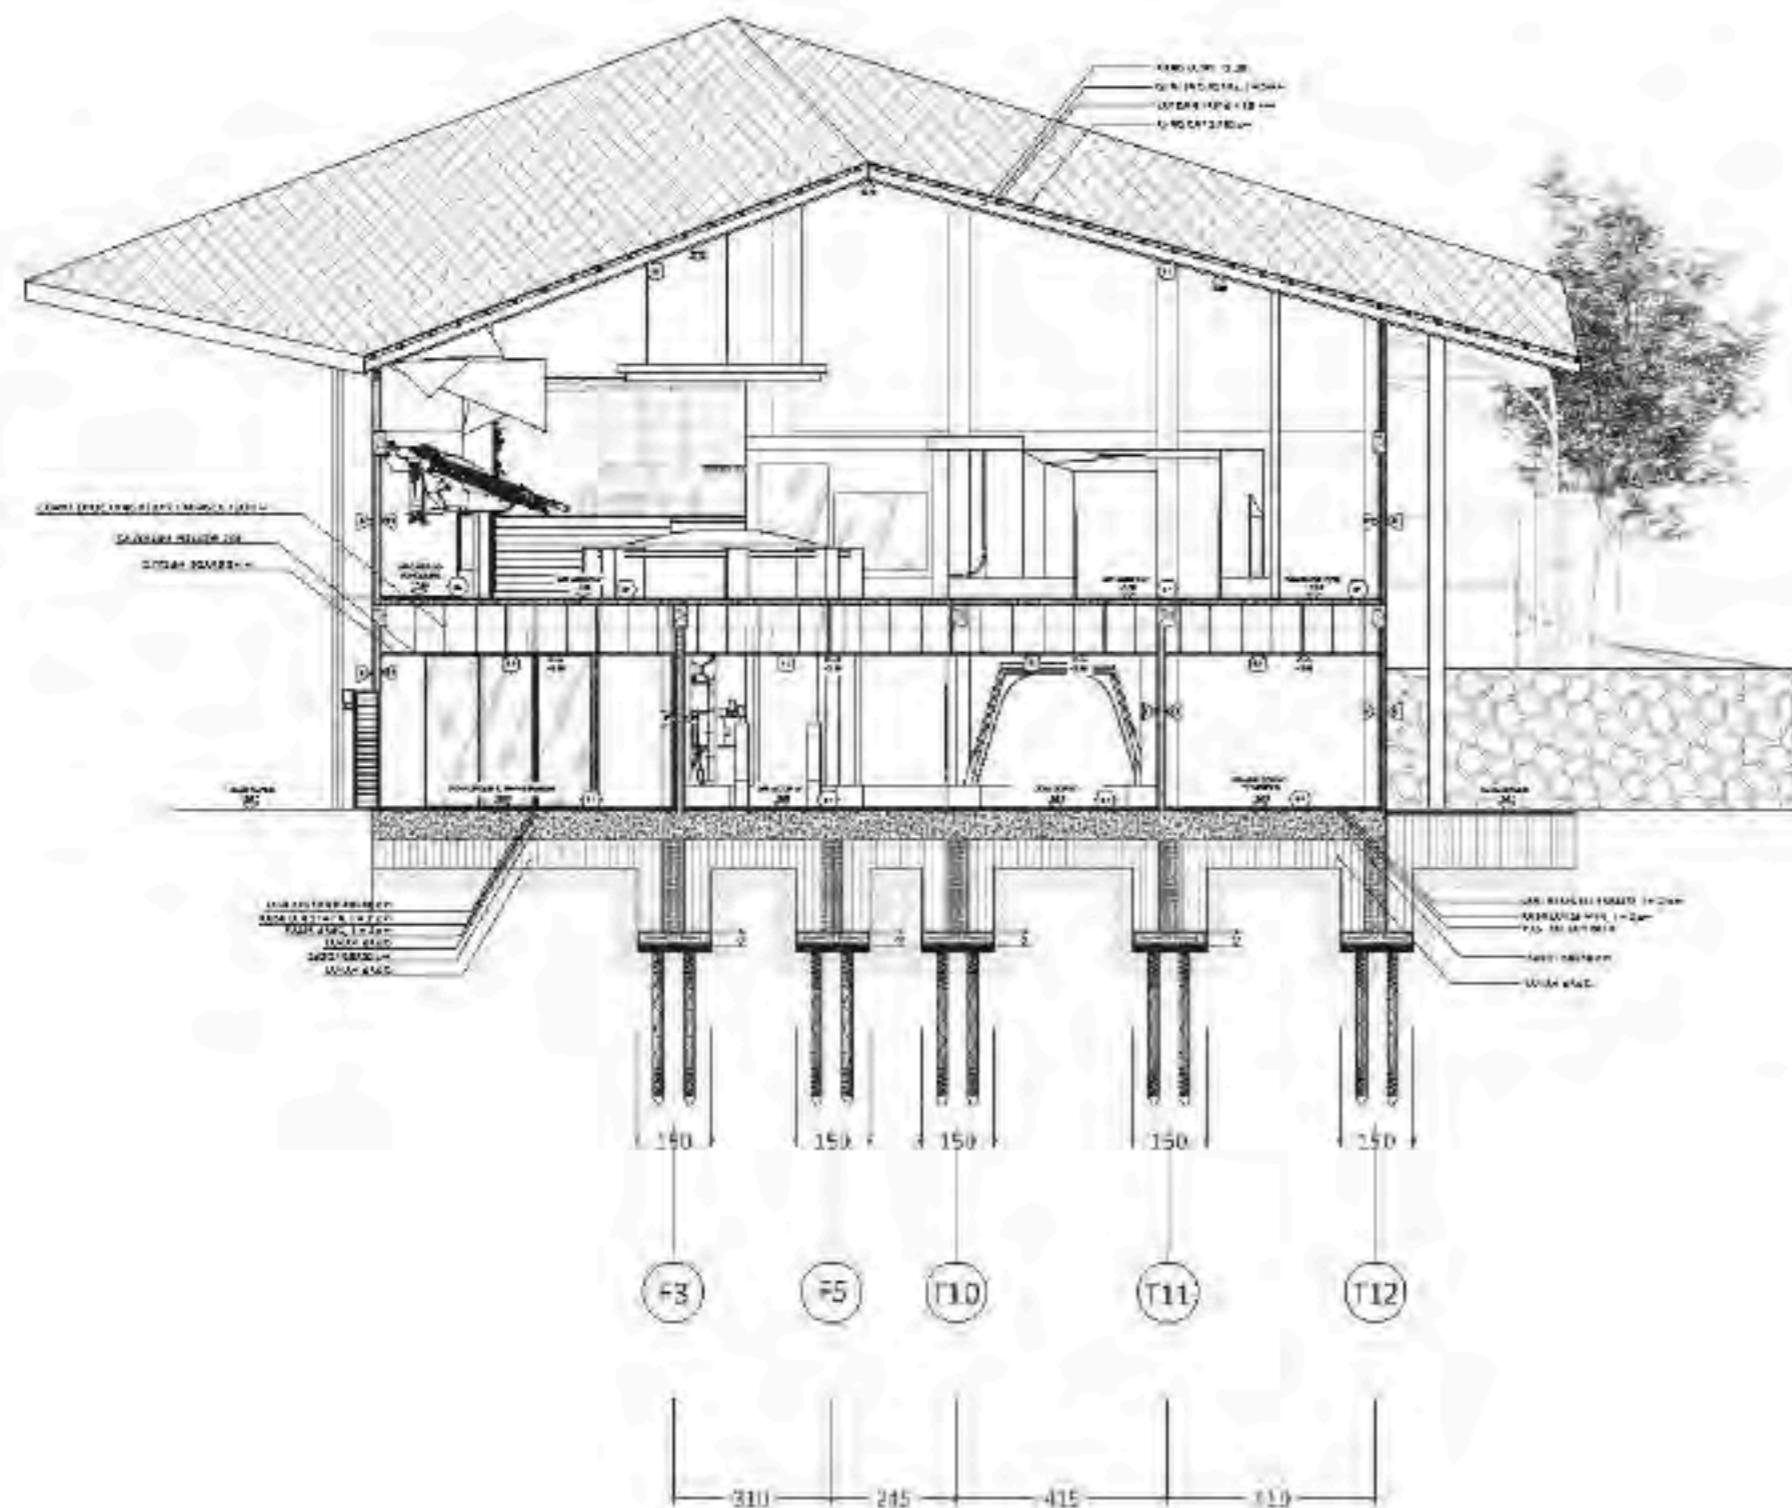


POTONGAN AA 1 MUSEUM

ARS  
17

SKALA 1:200

ARS-17

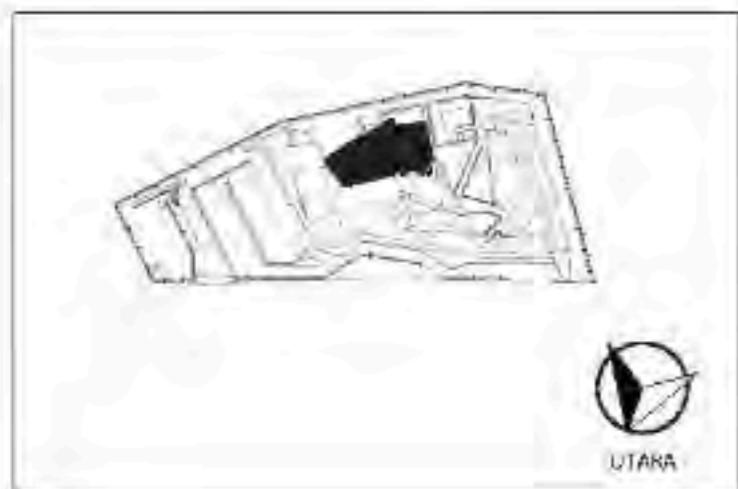

**ARCHITECTURE**  
UIN MALANG - INDONESIA

PRODI TEKNIK ARSITEKTUR  
FAKULTAS SAINS & TEKNOLOGI  
UNIVERSITAS ISLAM NEGERI  
MAULANA MALIK IBRAHIM MALANG

**JUDUL PERANCANGAN :**

BATU AGRI-MUSEUM  
INTERACTIVE ARCHITECTURE FOR  
BETTER MUSEUM

#### LOKASI PERANCANGAN :

JL. JACK D. PESANGGRAHAN,  
BATU, KOTA BATU  
JAWA TIMUR

DIFRANCANG OLEH :

SHAFIA KAMILA PUTRI CAHYANI  
13660072

DOSEN PEMBIMBING 1

PRIMA KURNIAWATY, S.T., M.SI

DOSEN PEMBIMBING 2

ELOC MILITARIA M.T.

167 www.sagepub.com


POTONGAN AAI MUSEUM

SKALA

1-200


NO. GAMBAR

AHS-14

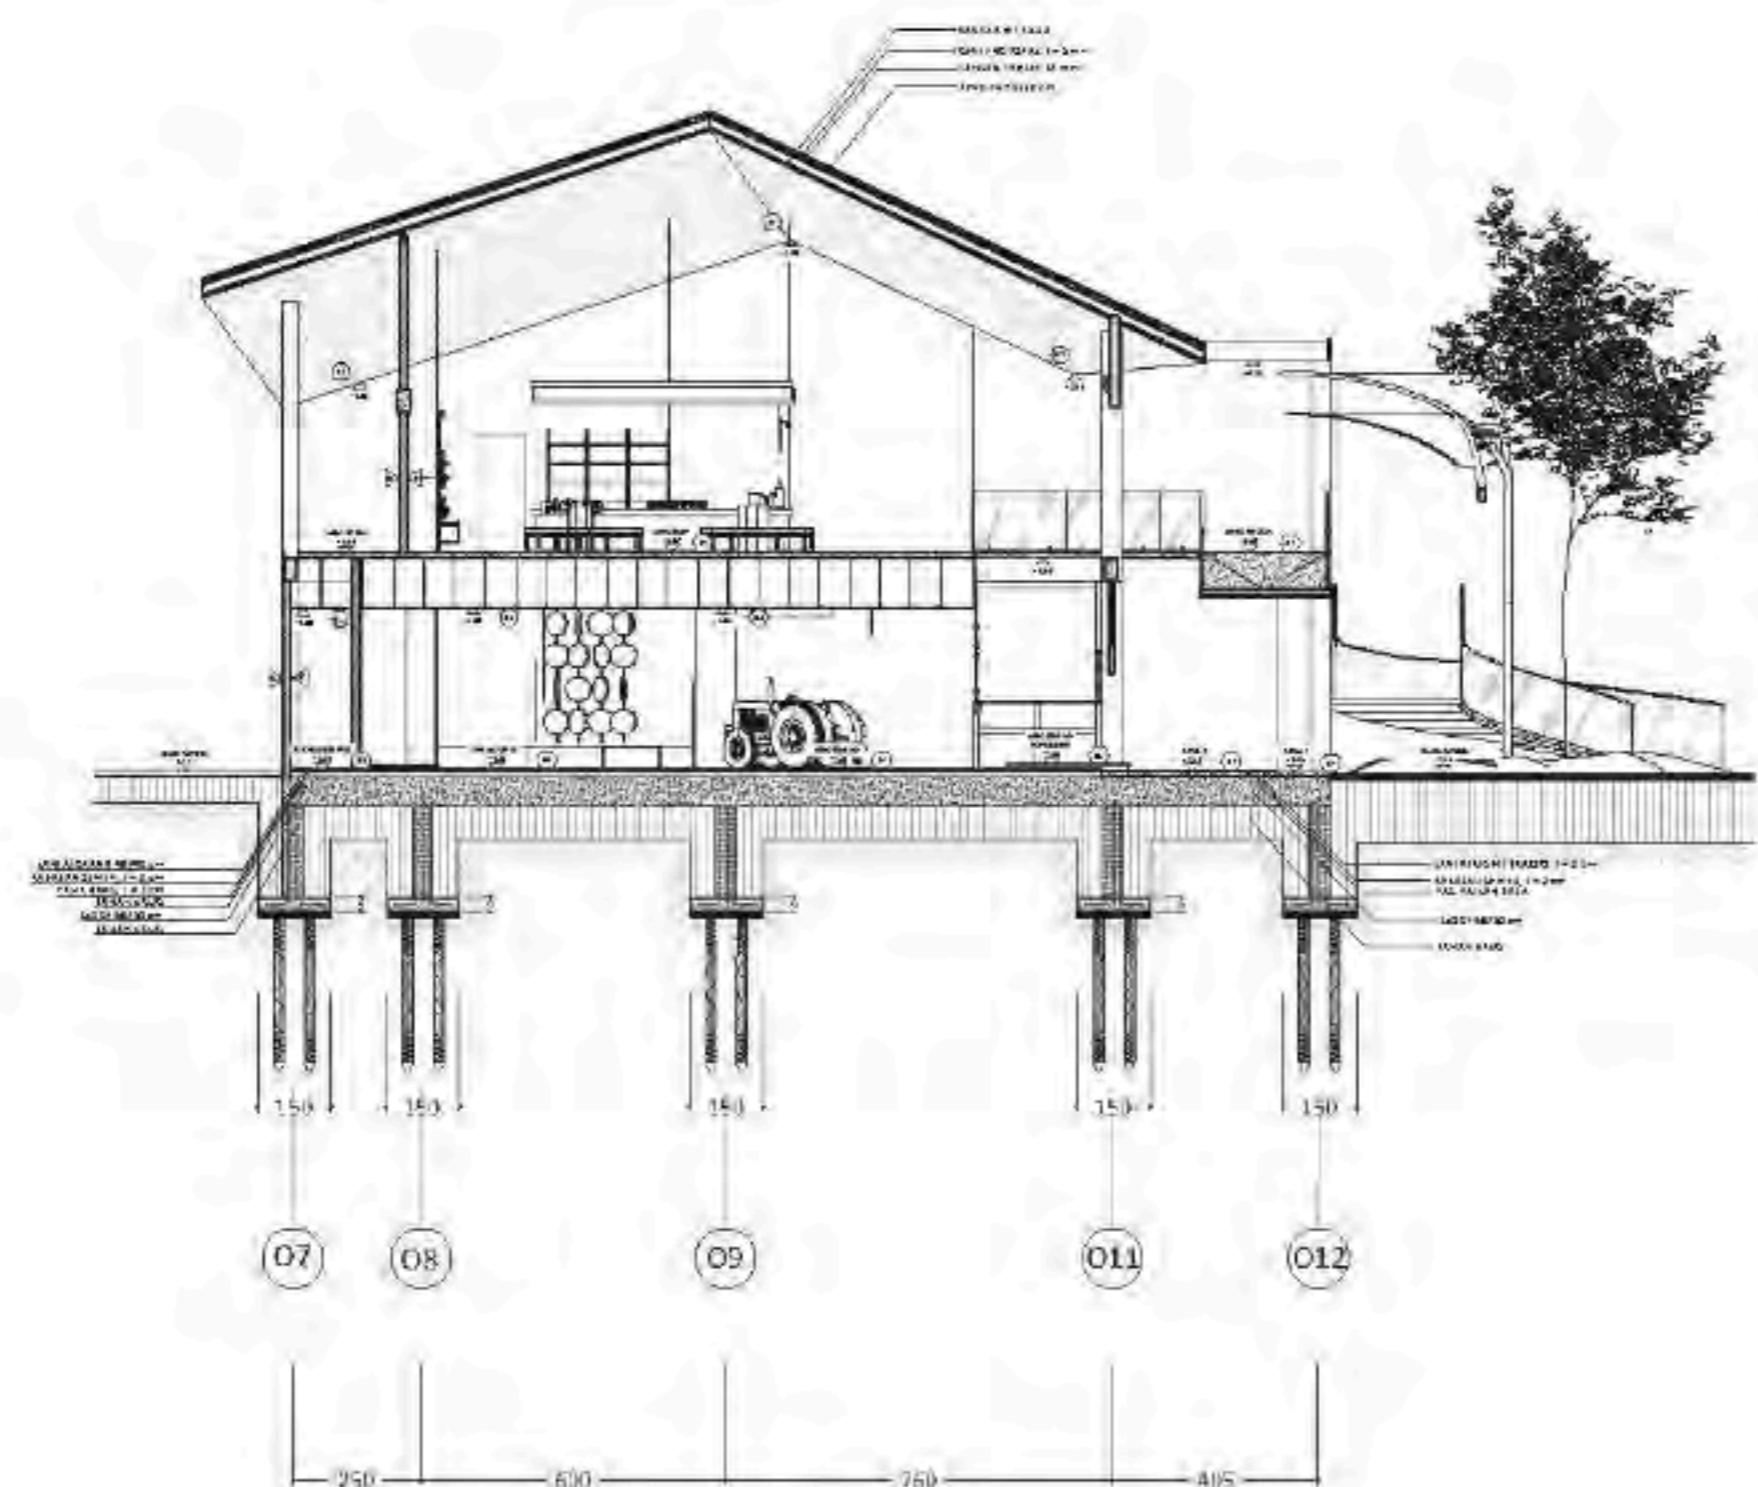

POTONGAN AA 2 MUSEUM

SKS1 A.1 - 200

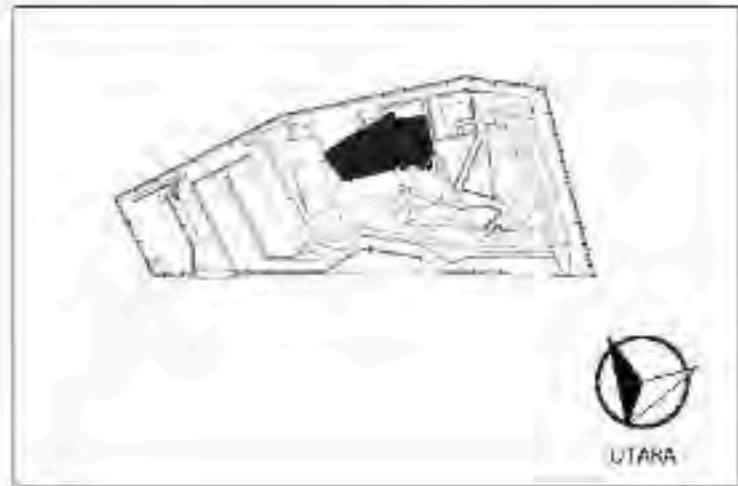

ARCHITECTURE  
UIN MALANG - INDONESIA

PRODI TEKNIK ARSITEKTUR  
FAKULTAS SAINS & TEKNOLOGI  
UNIVERSITAS ISLAM NEGERI  
MAULANA MALIK IBRAHIM MALANG

**JUDUL PERANCANGAN :**

BATU AGRI-MUSEUM  
INTERACTIVE ARCHITECTURE FOR  
BETTER MUSEUM

#### LOKASI PERANCANGAN :

JL. JACK D. PESANGGRAHAN,  
BATU, KOTA BATU  
JAWA TIMUR

DIRANCANG OLEH :

SHAFI KAMILA PUTRI CAHYANI  
13660072

DOSEN PEMBIMBING 1

PRIMA KURNIAWATY, S.T., M.Si

DOSEN PEMBIMBING 2

BLOC MULATARA M.T

— 1 —


POTONGAN OS MUSEU JM

SKAIA

1-200

NO. GAMBAR


ANS-19

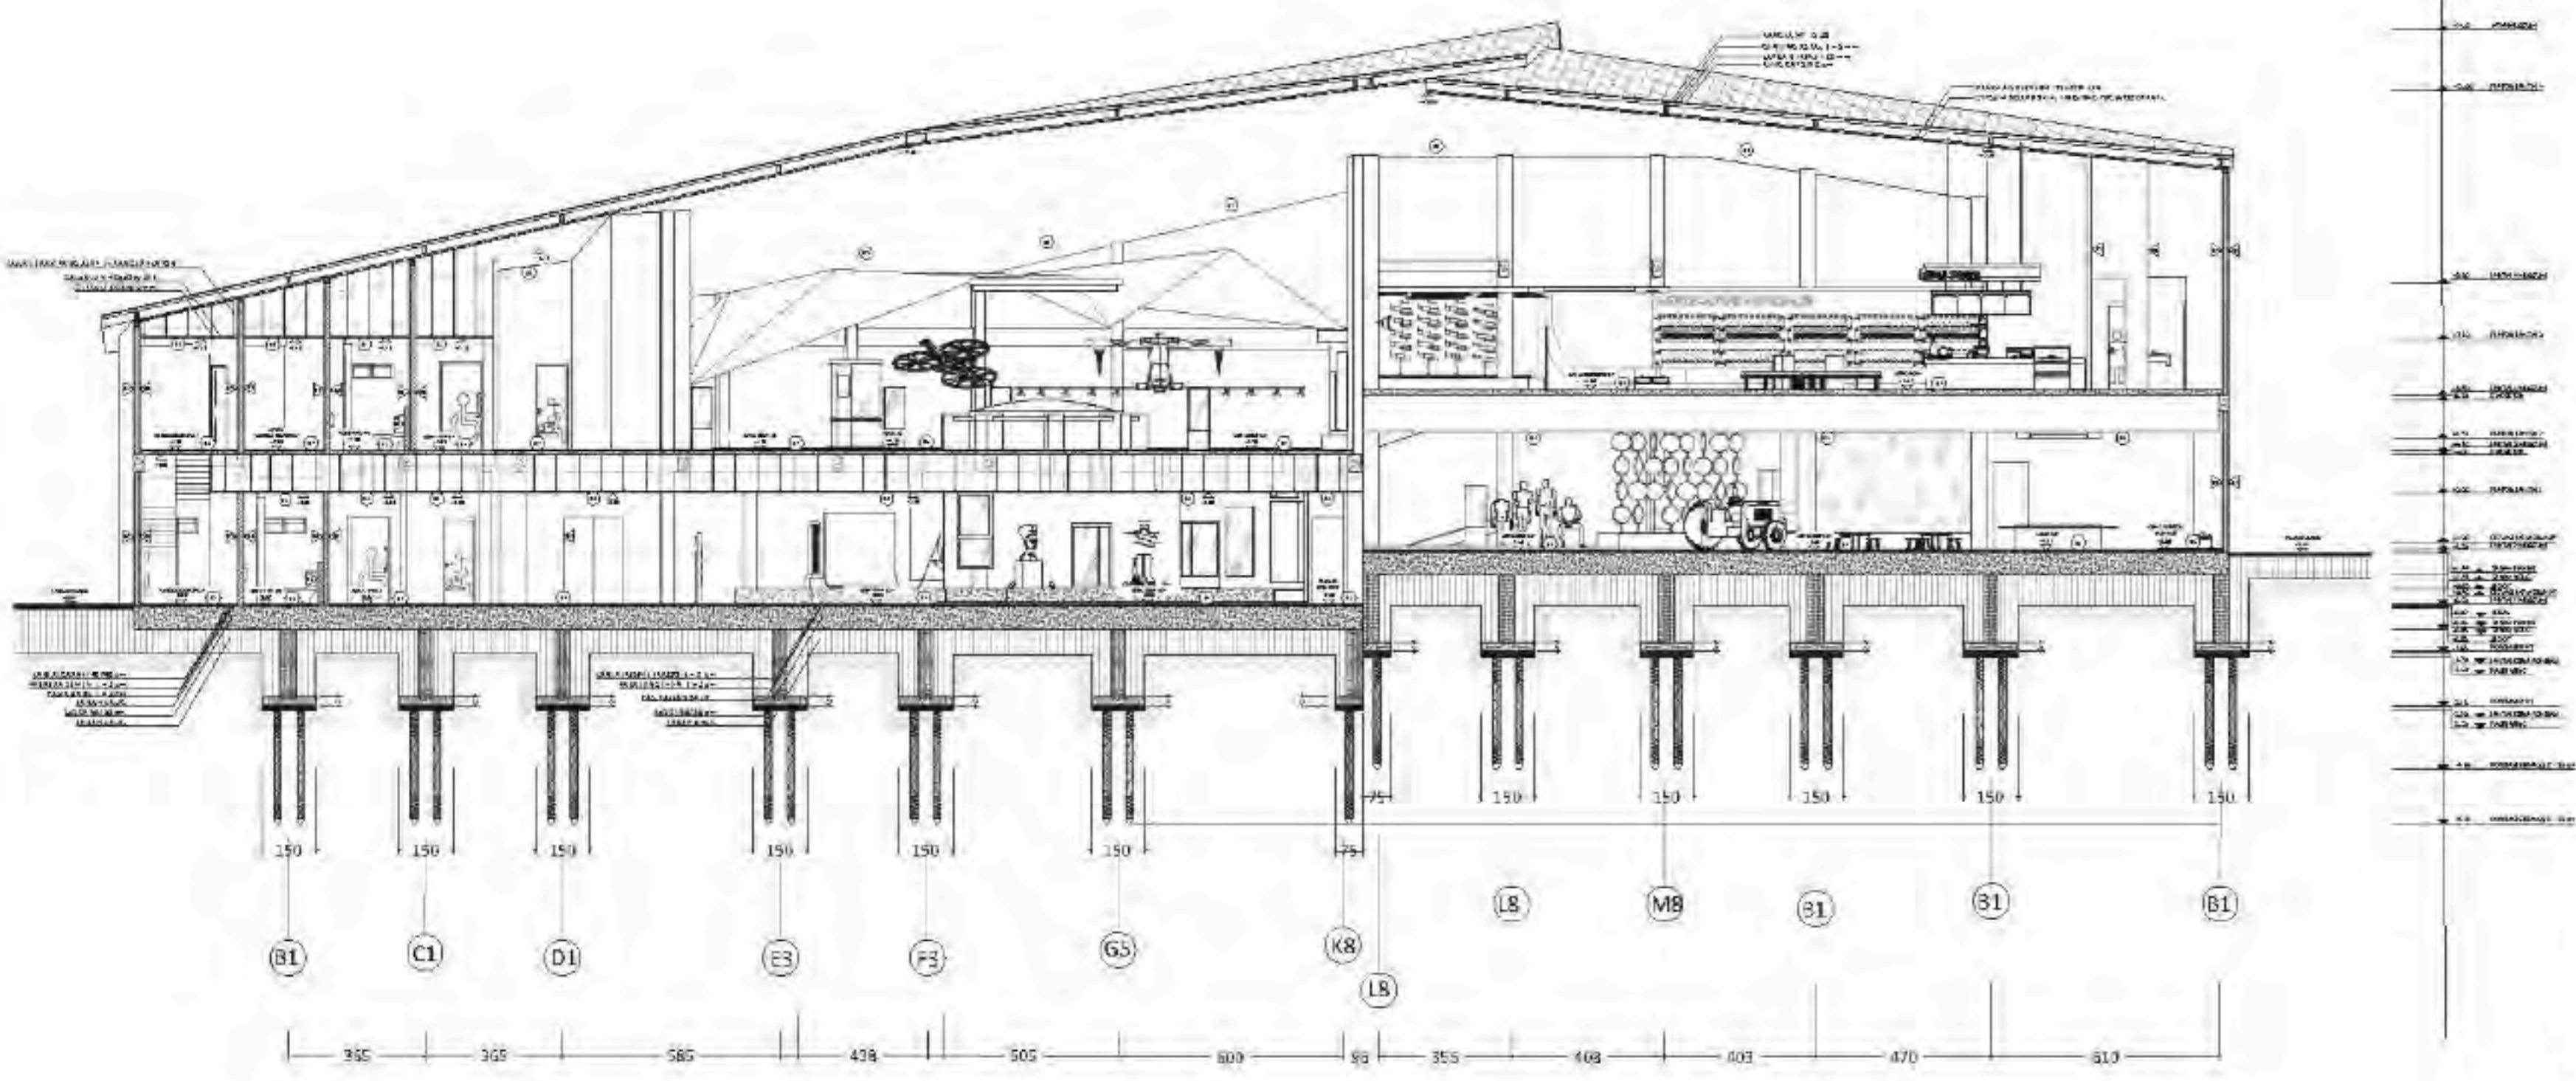

ARS  
19

## POTONGAN BB MUSEUM

56.40.0.1 200

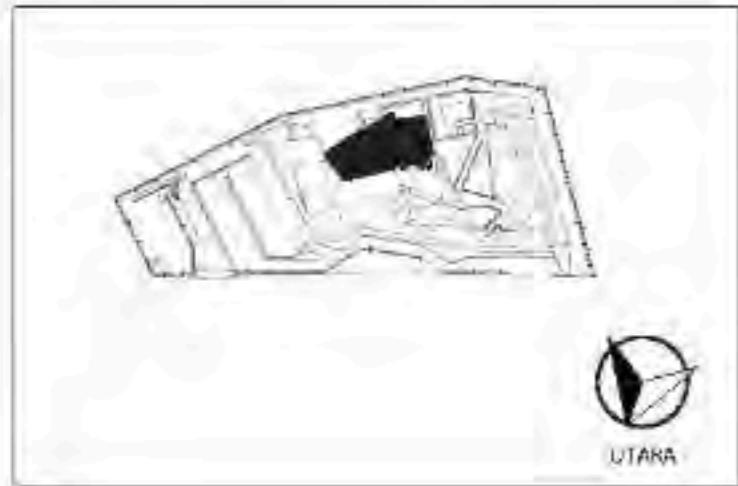

ARCHITECTURE  
UIN MALANG - INDONESIA

PRODI TEKNIK ARSITEKTUR  
FAKULTAS SAINS & TEKNOLOGI  
UNIVERSITAS ISLAM NEGERI  
MAULANA MALIK IBRAHIM MALANG

### JUDUL PERANCANGAN :

BATU AGRI-MUSEUM  
INTERACTIVE ARCHITECTURE FOR  
BETTER MUSEUM

#### LOKASI PERANCANGAN :

JL. JACK D. PESANGGRAHAN,  
BATU, KOTA BATU  
JAWA TIMUR

DIHANCANG DI EH

SHAFI KAMILA PUTRI CAHYANI  
13660072

DOSEN PEMBIMBING 1

PRIMA KURNIAWATY, S.T., M.SI

DOSEN PEMBIMBING 2

EUGENIA M. T.


---

## SKALA

1-200

NO. GAMBAR

ANS - 30

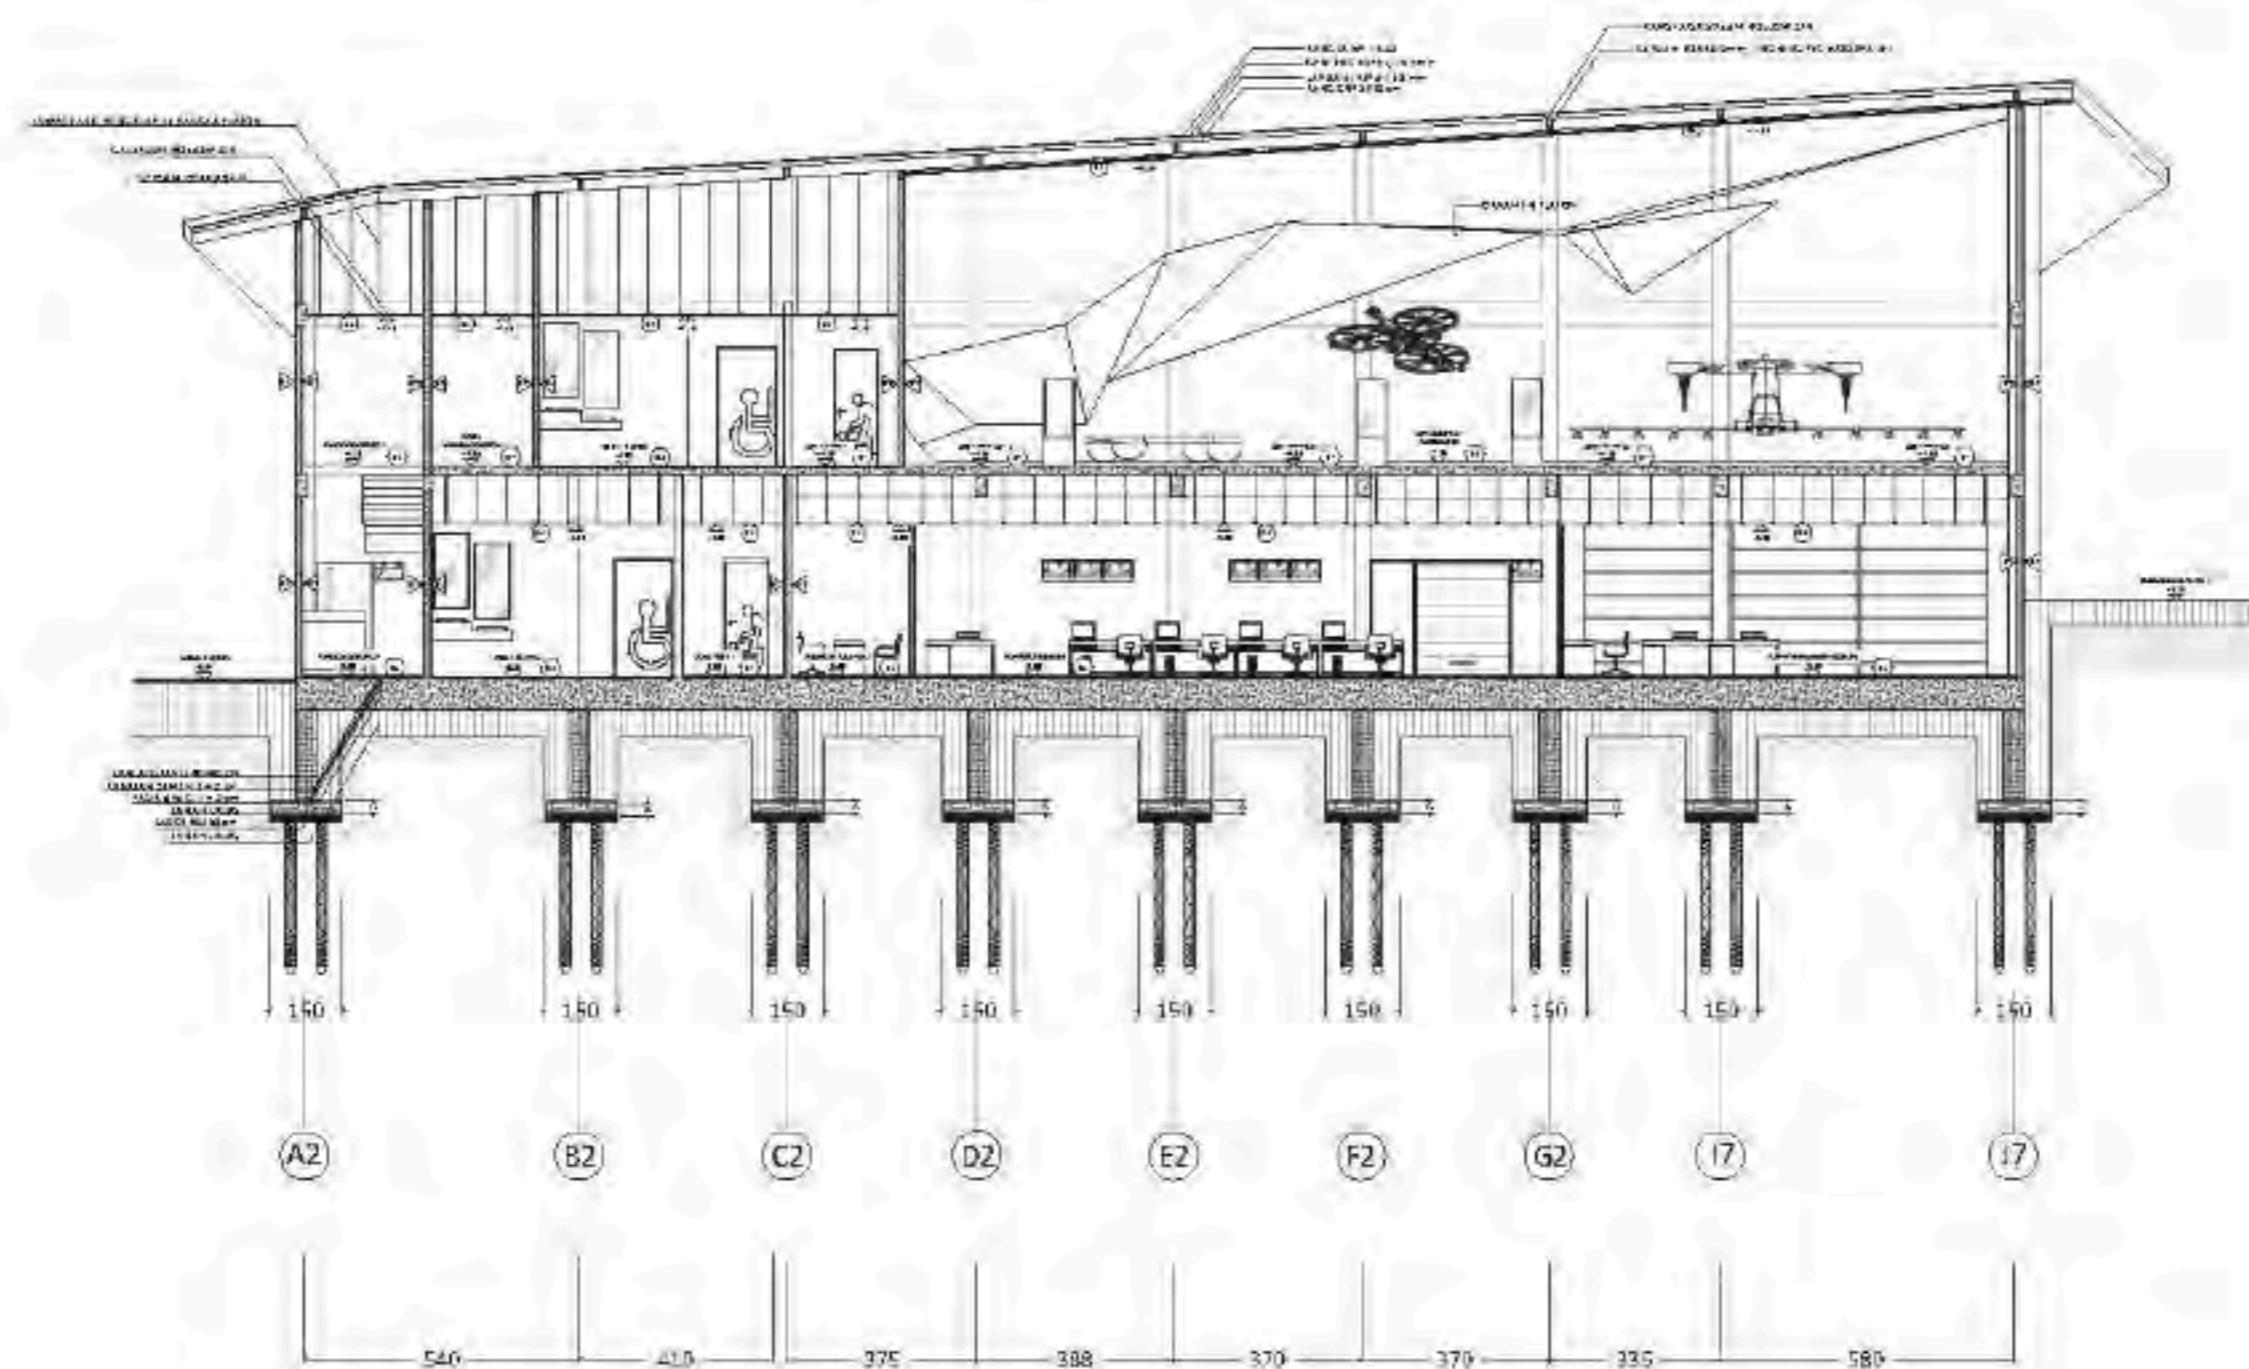

POTONGAN CC MUSEUM

SKA1 A.1 - 200

SKORI A. 1 - 200



UTM



ARCHITECTURE  
UIN MALANG - INDONESIA

PRODI TEKNIK ARSITEKTUR  
FAKULTAS SAINS & TEKNOLOGI  
UNIVERSITAS ISLAM NEGERI  
MAULANA MAUK IBRAHIM MALANG

JUDUL PERANCANGAN :

BATU AGRI-M USEUM :  
INTERACTIVE ARCHITECTURE FOR  
BETTER MUSEUM

LOKASI PERANCANGAN :

JL. JACK D, PESANGGRAHAN,  
BATU, KOTA BATU  
JAWA TIMUR

DIRANCANG DENGAN :

SHAFIA KAMILA PUTRI LAHYANI  
19660072

DOSEN PEMBIMBING 1

PRIMA KURNIAWATY, ST, M.SI

DOSEN PEMBIMBING 2

ELOK M UTIARA, M.T

JUDUL GAMBAR


DENAH KUBIKAL KACA

SKALA

1:200

NO. GAMBAR



ARS - 21

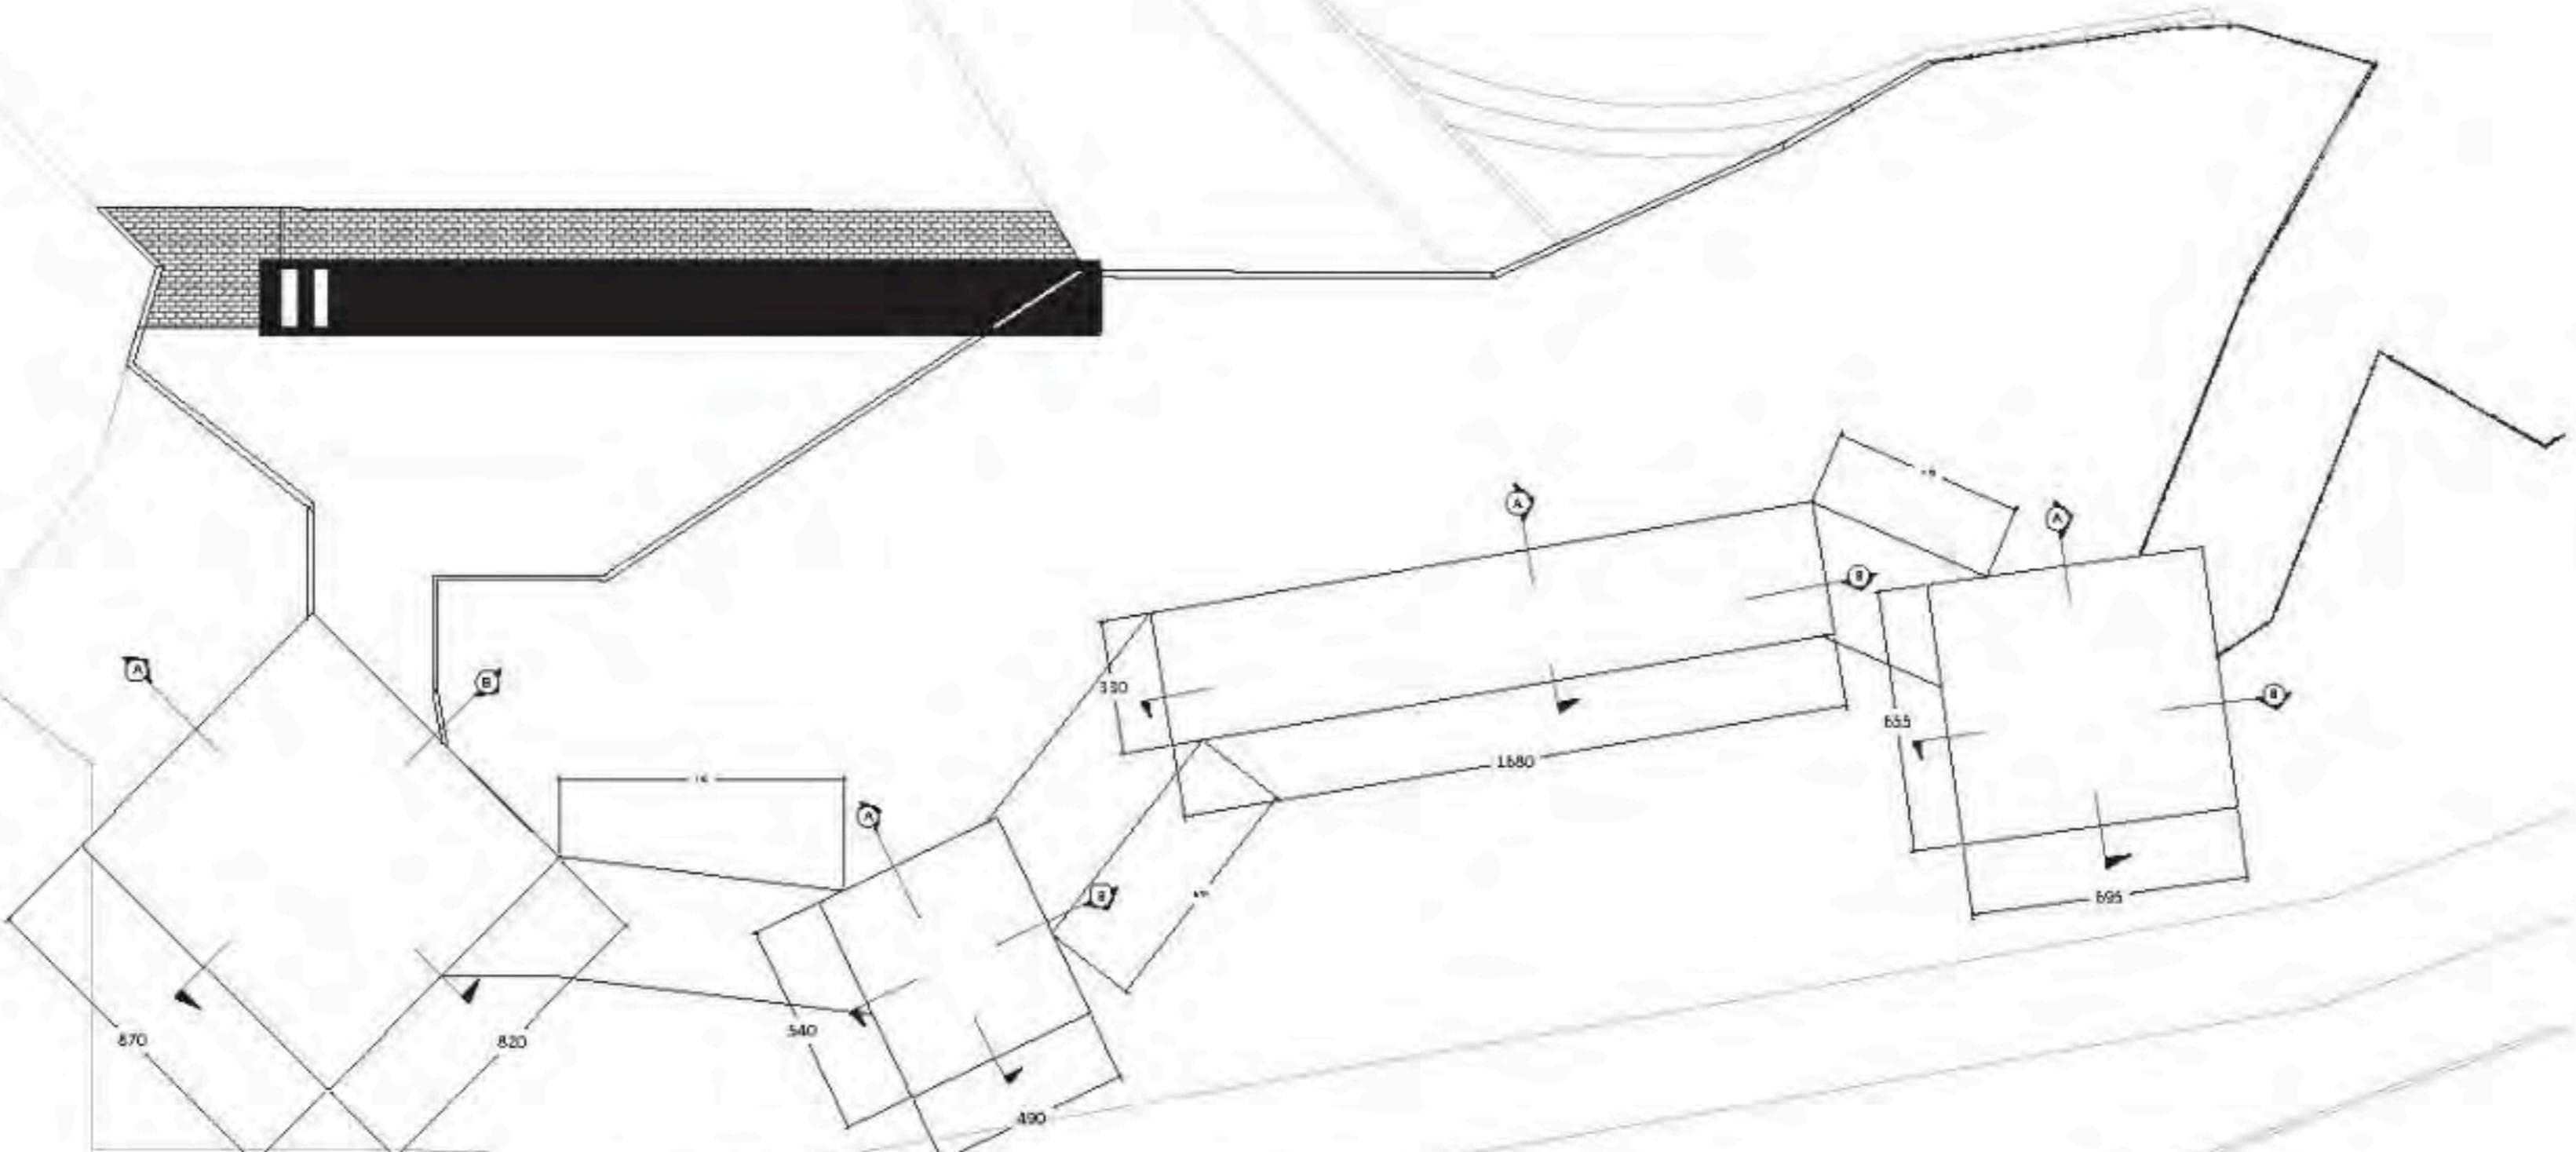

ARS  
21


DENAH KUBIKAL KACA

SKALA 1:200

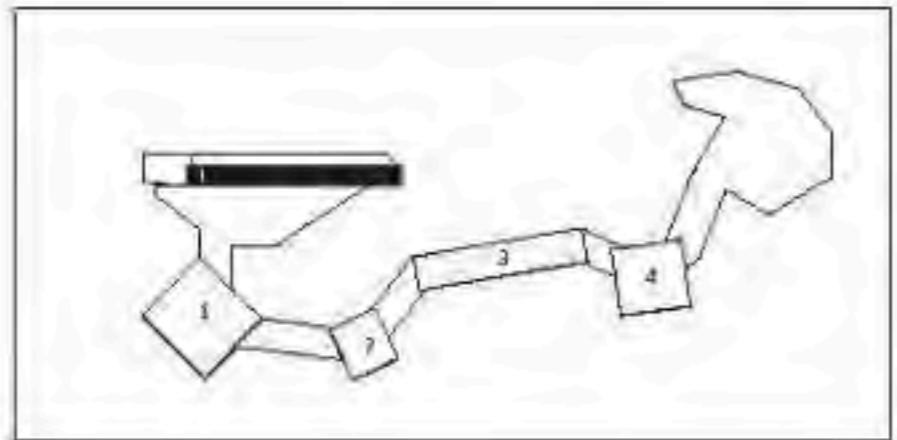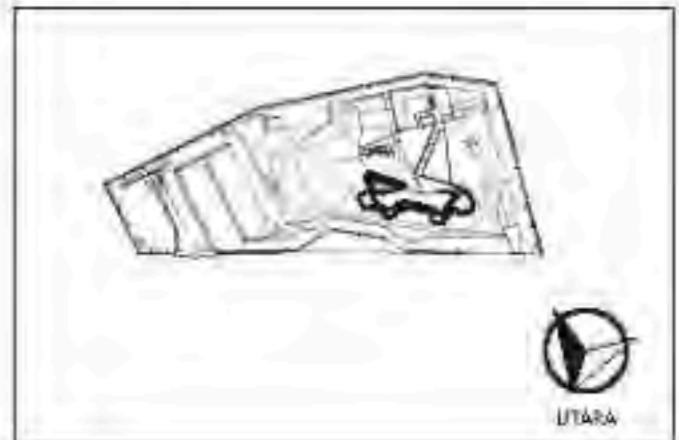


**ARCHITECTURE**  
UIN MALANG - INDONESIA


PRODI TEKNIK ARSITEKTUR  
FAKULTAS SAINS & TEKNOLOGI  
UNIVERSITAS ISLAM NEGERI  
MAULANA MALIK IBRAHIM MALANG

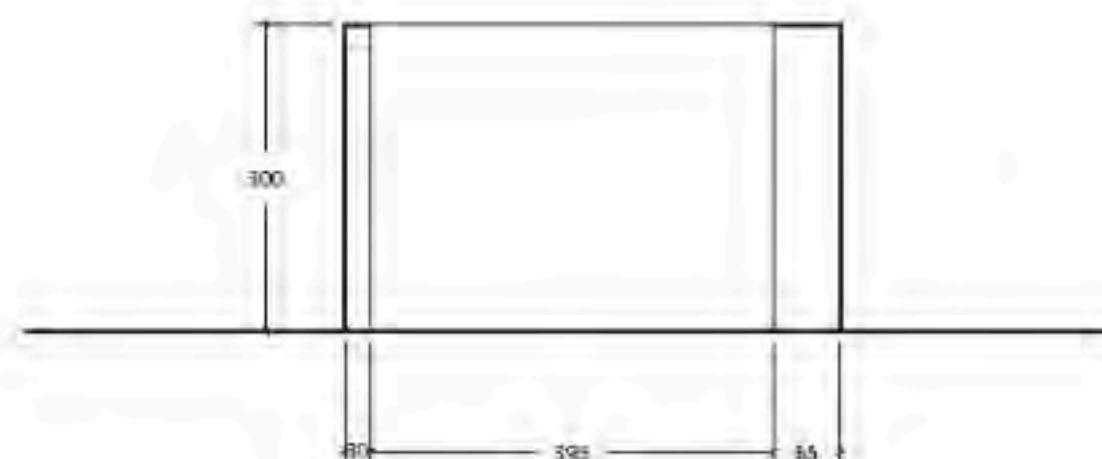

TAMPAK DEPAN  
KUBIKAL KACA 2  
ARS  
22 SKALA 1 : 100

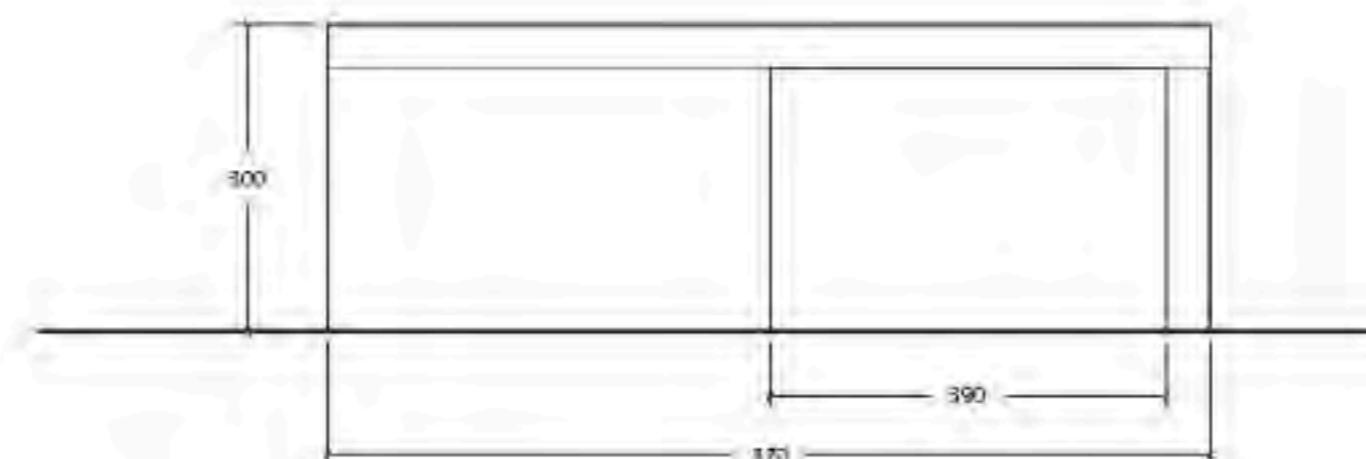

TAMPAK DEPAN  
KUBIKAL KACA 1  
ARS  
22 SKALA 1 : 100

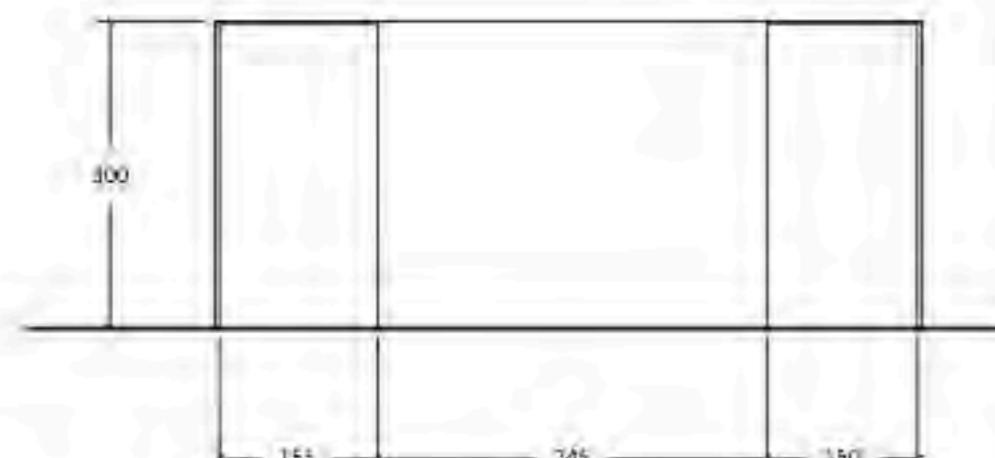

TAMPAK DEPAN  
KUBIKAL KACA 4  
ARS  
22 SKALA 1 : 100



TAMPAK DEPAN  
KUBIKAL KACA 3  
ARS  
22 SKALA 1 : 100

JUDUL PERANCANGAN :

BATU AGRI-MUSEUM :  
INTERACTIVE ARCHITECTURE FOR  
BETTER MUSEUM

LOKASI PERANCANGAN :

JL. JAKC D, PESANGGRAHAN,  
BATU, KOTA BATU,  
JAWA TIMUR

DIRANCANG OLEH :

SHAFIA KAMILA PUTRI CAHYANI  
13660072

DOSEN PEMBIMBING 1

PRIMA KURNIAWATY, S.T., M.SI

DOSEN PEMBIMBING 2

ELOK MUTIARA, M.T

JUDUL GAMBAR




TAMPAK DEPAN  
KUBIKAL KACA

SKALA

1 : 300

NO. GAMBAR

ARS-22

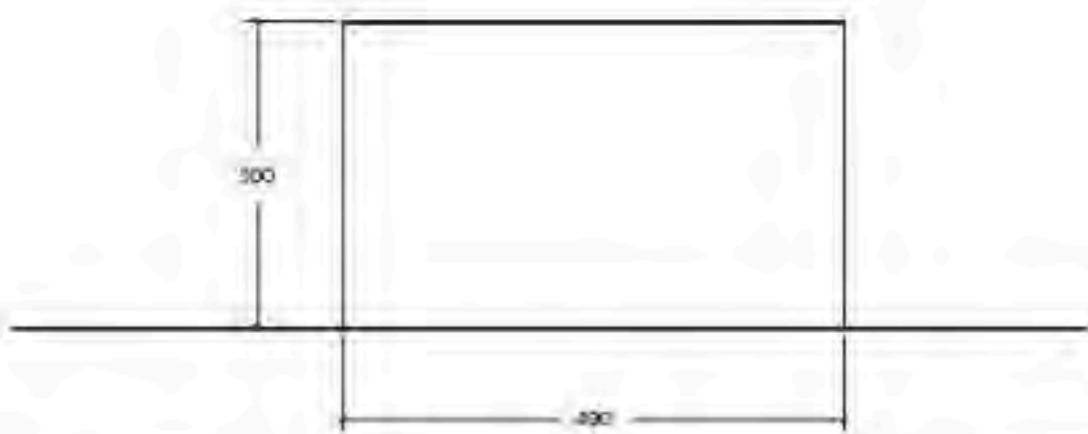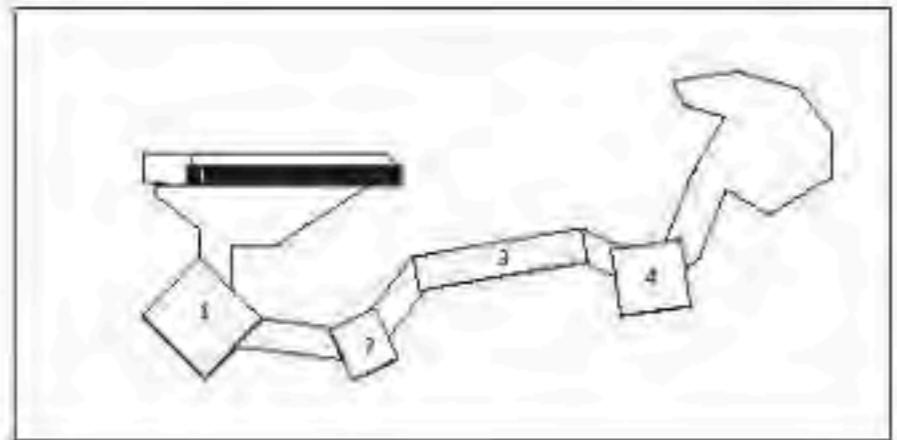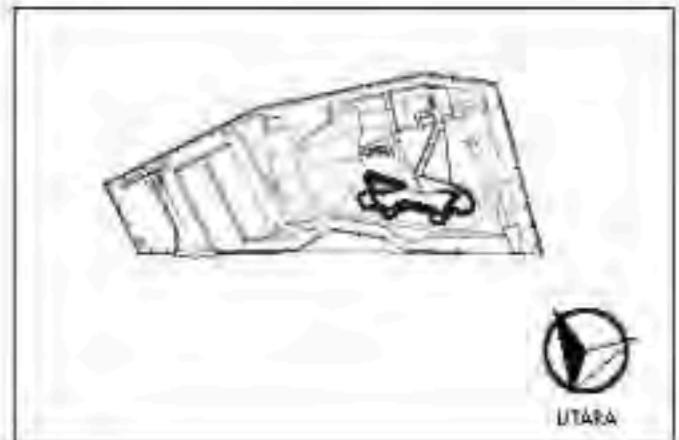

TAMPAK BELAKANG  
KUBIKAL KACA 2

ARS  
23

SKALA 1 : 100



TAMPAK BELAKANG  
KUBIKAL KACA 1

ARS  
23


SKALA 1 : 100



TAMPAK BELAKANG  
KUBIKAL KACA 4

ARS  
23



SKALA 1 : 100

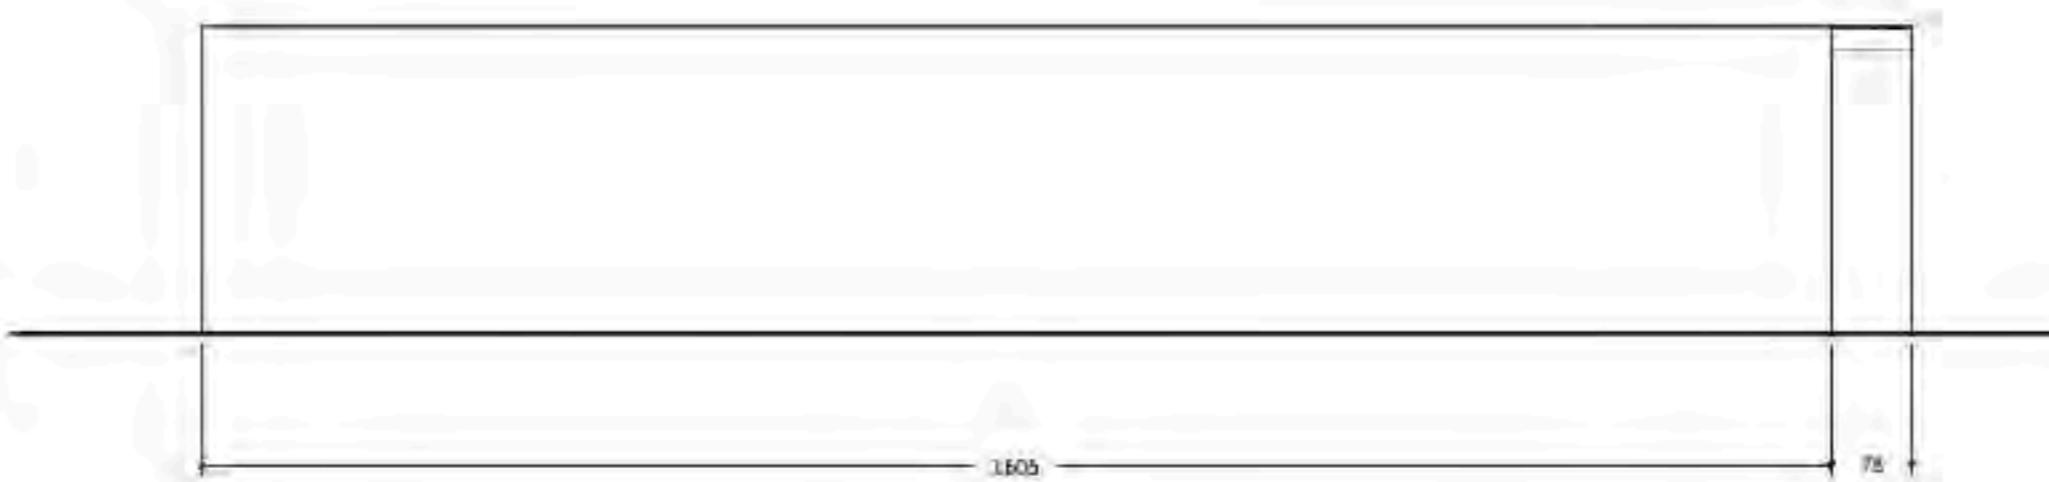

TAMPAK BELAKANG  
KUBIKAL KACA 3

ARS  
23

SKALA 1 : 100

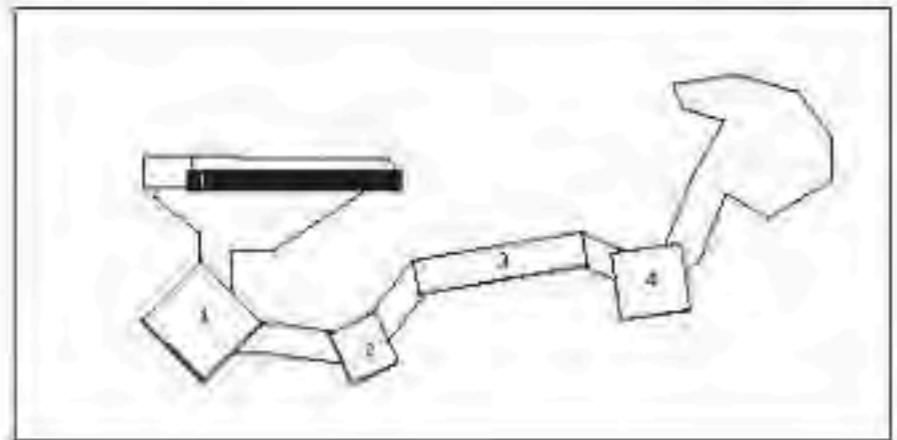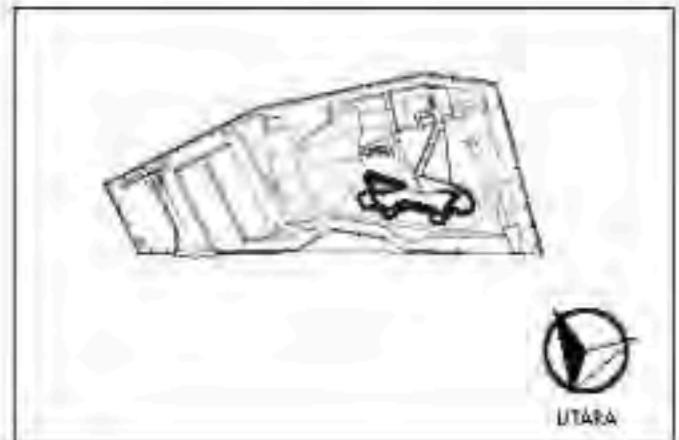

ARCHITECTURE  
UIN MAULANA MALIK IBRAHIM MALANG

PRODI TEKNIK ARSITEKTUR  
FAKULTAS SAINS & TEKNOLOGI  
UNIVERSITAS ISLAM NEGERI  
MAULANA MALIK IBRAHIM MALANG

JUDUL PERANCANGAN:

BATU AGRI-MUSEUM :  
INTERACTIVE ARCHITECTURE FOR  
BETTER MUSEUM

LOKASI PERANCANGAN:  
JL. JACK D. PESANGGRAHAN,  
BATU, KOTABATU  
JAWA TIMUR

DIRANCANG OLEH:

SHAFIA KAMILA PUTRI CAHYANI  
19860072

DOSEN PEMBIMBING 1

PRIMA KURNIAWATY, ST, M.Si

DOSEN PEMBIMBING 2

ELOK MUTIARA, M.T

JUDUL GAMBAR

TAMPAK SAMPING KANAN  
KUBIKAL KACA

SKALA

1 : 500

N. G. GAMBAR

ARS-24

TAMPAK SAMPING KANAN  
KUBIKAL KACA 2

ARS  
24


SKALA 1 : 100



TAMPAK SAMPING KANAN  
KUBIKAL KACA 1

ARS  
24

SKALA 1 : 100

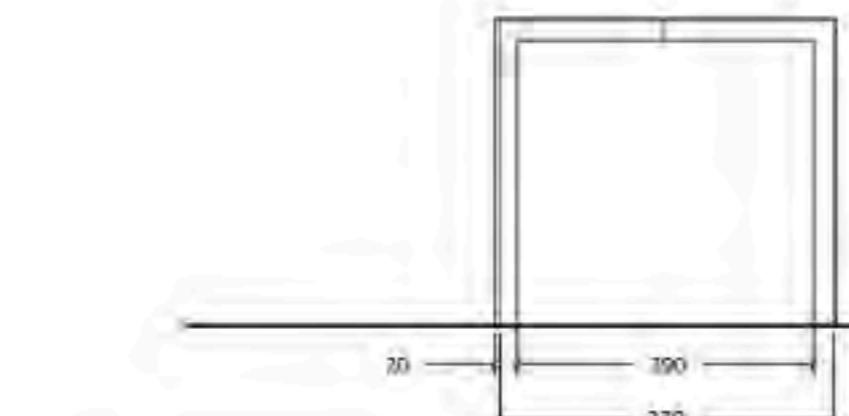

TAMPAK SAMPING KANAN  
KUBIKAL KACA 4

ARS  
24


SKALA 1 : 100



TAMPAK SAMPING KANAN  
KUBIKAL KACA 3

ARS  
24

SKALA 1 : 100

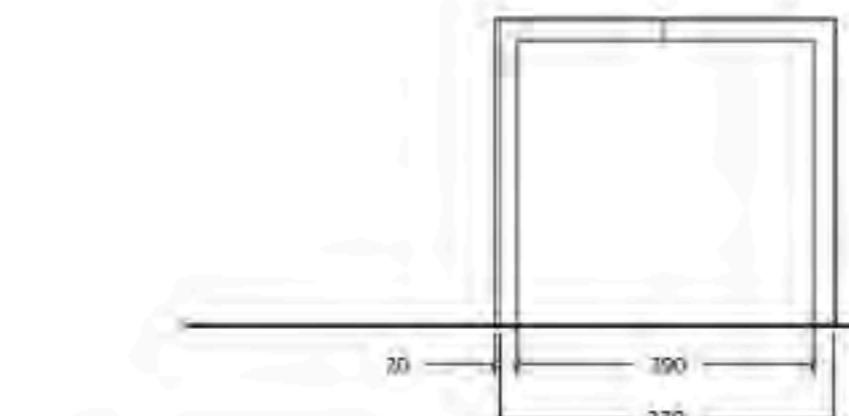



**ARCHITECTURE**  
UIN MAULANA MALIK IBRAHIM MALANG - INDONESIA

PRODI TEKNIK ARSITEKTUR  
FAKULTAS SAINS & TEKNOLOGI  
UNIVERSITAS ISLAM NEGERI  
MAULANA MALIK IBRAHIM MALANG

JUDUL PERANCANGAN:

BATU AGRI-MUSEUM :  
INTERACTIVE ARCHITECTURE FOR  
BETTER MUSEUM

LOKASI PERANCANGAN:

JL. JACK D. PESANGGRAHAN,  
BATU, KOTABATU  
JAWA TIMUR

DIRANCANG OLEH:

SHAFI KAMILA PUTRI CAHYANI  
19660072

DOSEN PEMBIMBING 1

PRIMA KURNIAWATY, ST, M.Si

DOSEN PEMBIMBING 2

ELOK MUTIARA, M.T

JUDUL GAMBAR




TAMPAK SAMPING KIRI  
KUBIKAL KACA

SKALA

1 : 500

N. G. GAMBAR


ARS-25

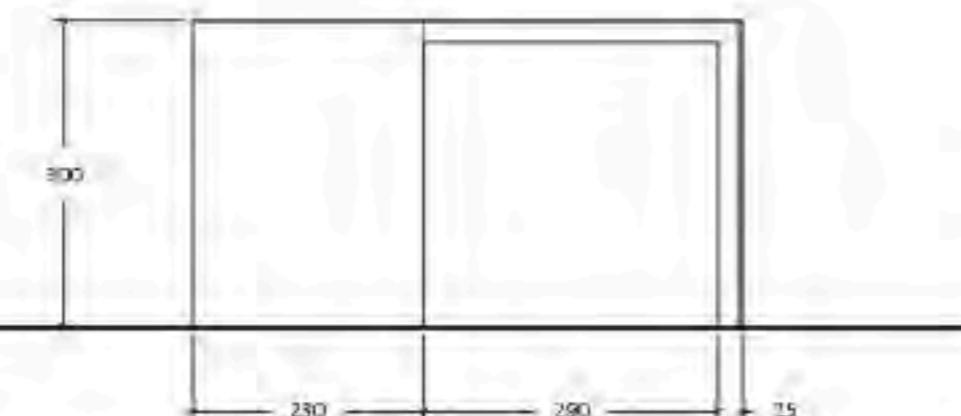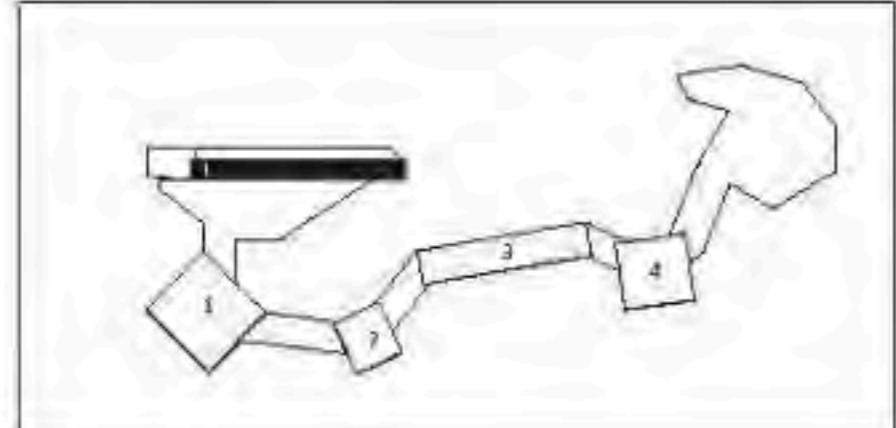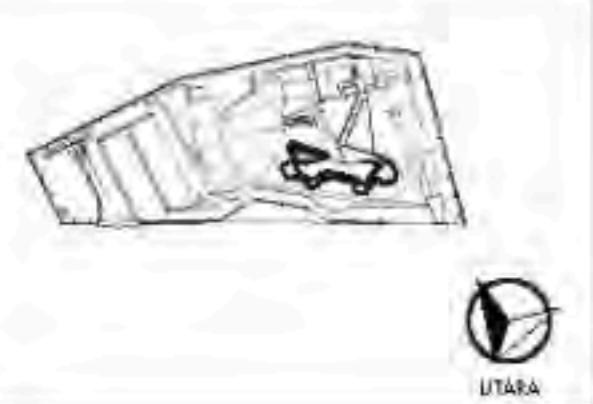

TAMPAK SAMPING KIRI  
KUBIKAL KACA 2

ARS  
25


SKALA 1:100

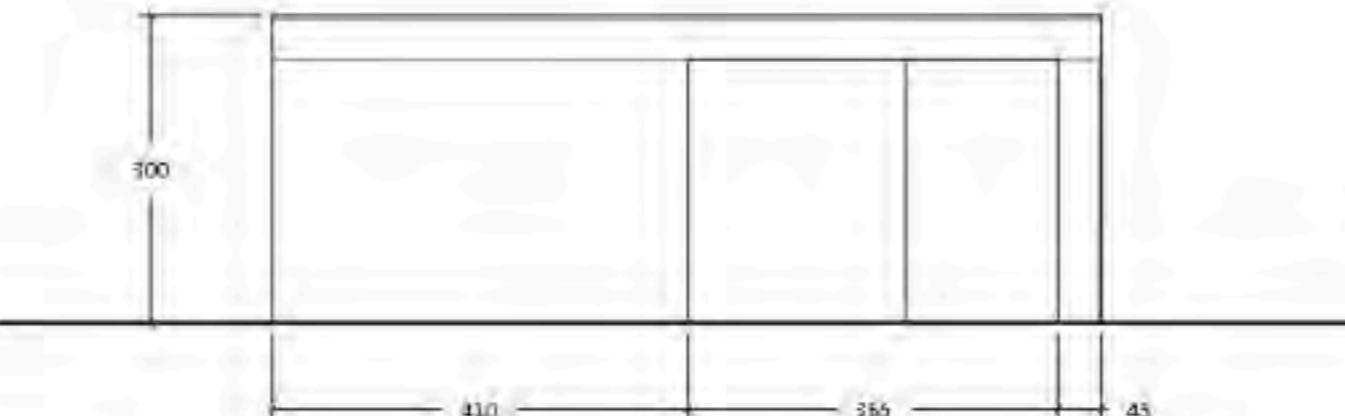

TAMPAK SAMPING KIRI  
KUBIKAL KACA 1

ARS  
25


SKALA 1:100

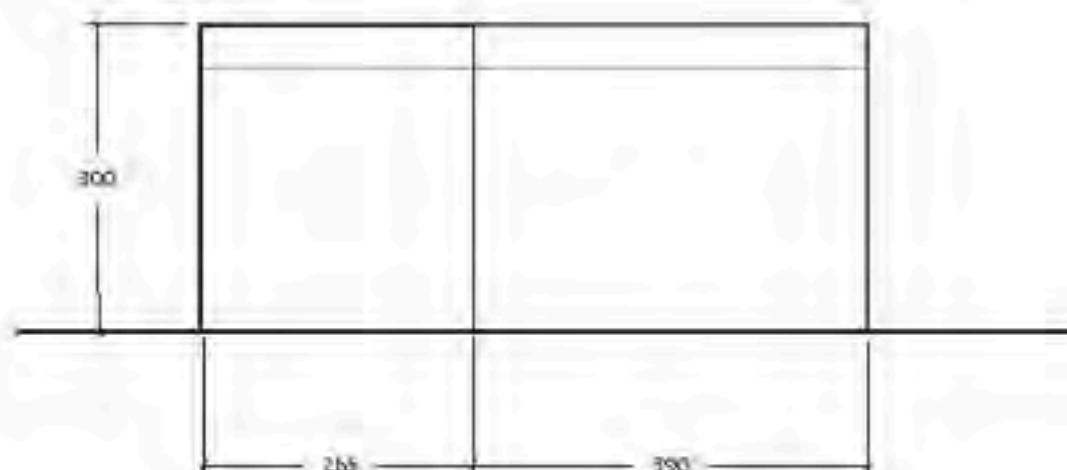

TAMPAK SAMPING KIRI  
KUBIKAL KACA 4

ARS  
25



SKALA 1:100

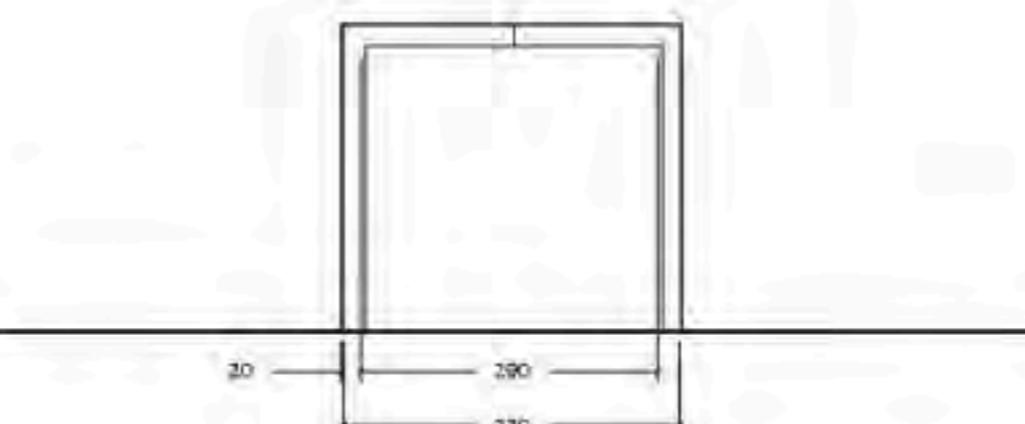

TAMPAK SAMPING KIRI  
KUBIKAL KACA 3

ARS  
25

SKALA 1:100

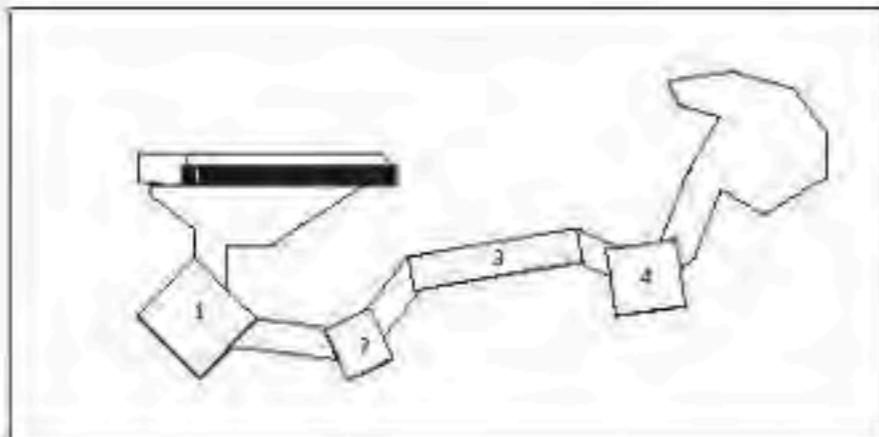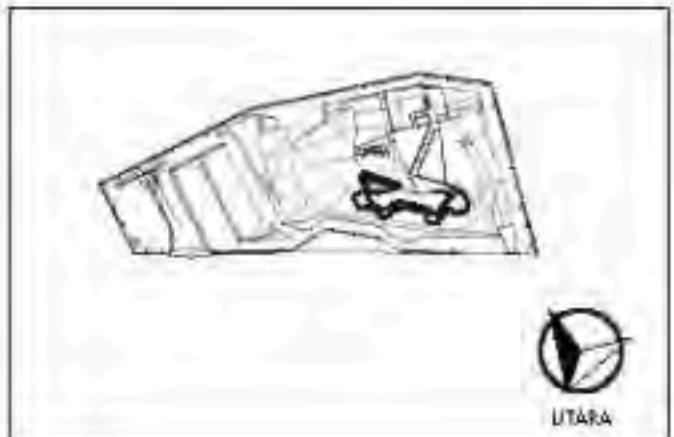

JUDUL PERANCANGAN:

BATU AGRI-MUSEUM :  
INTERACTIVE ARCHITECTURE FOR  
BETTER MUSEUM

LOKASI PERANCANGAN:

JL. JACK D, PESANGGRAHAN,  
BATU, KOTABATU  
JAWA TIMUR

DIRANCANG OLEH:

SHAFI KAMILA PUTRI CAHYANI  
19660072

DOSEN PEMBIMBING 1

PRIMA KURNIAWATY, ST, M.Si

DOSEN PEMBIMBING 2

ELOK MUTIARA, M.T

JUDUL GAMBAR


POTONGAN AA  
KUBIKAL KACA

SKALA

1 : 500

N. GAMBAR


ARS-22

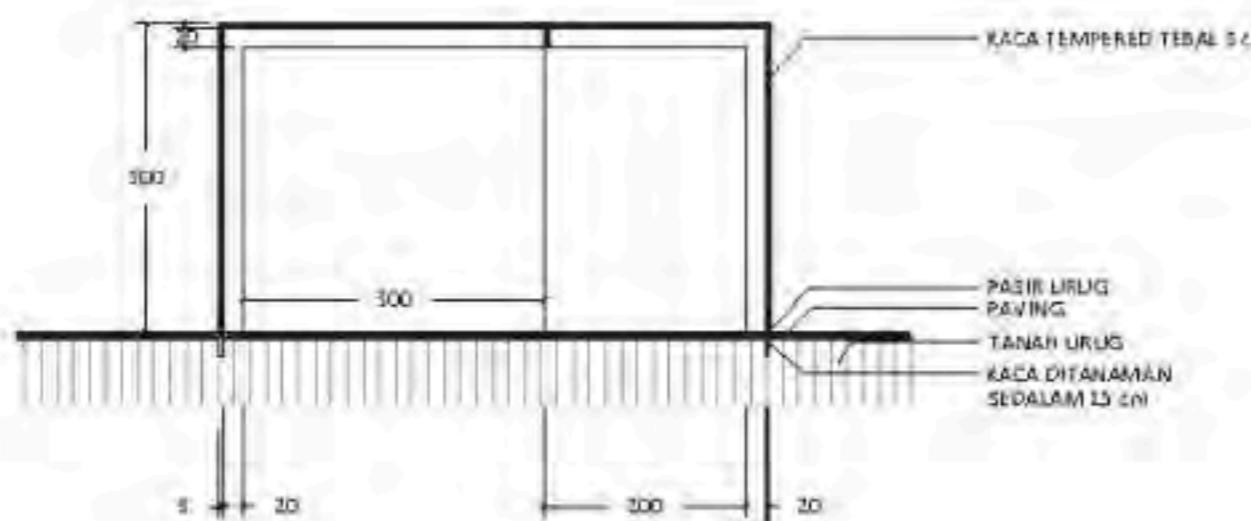

**POTONGAN AA  
KUBIKAL KACA 2**

ARS  
26


SKALA 1 : 100

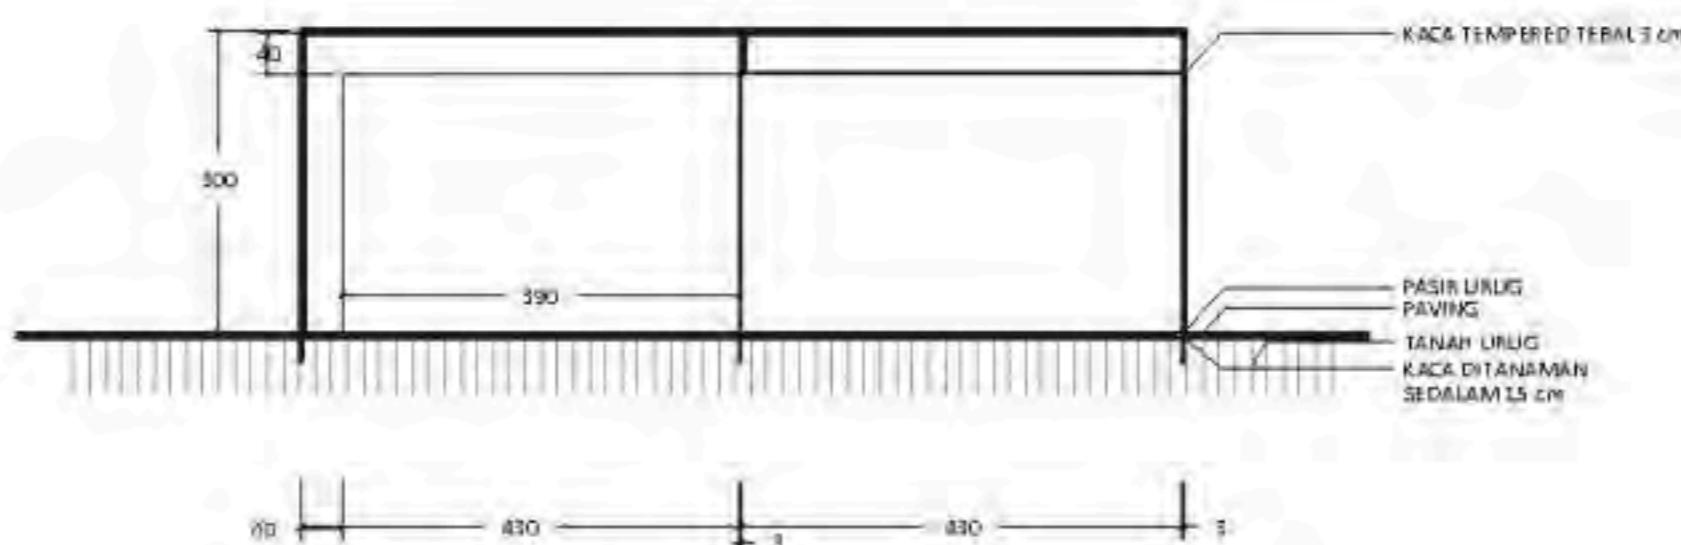

**POTONGAN AA  
KUBIKAL KACA 1**

ARS  
26


SKALA 1 : 100

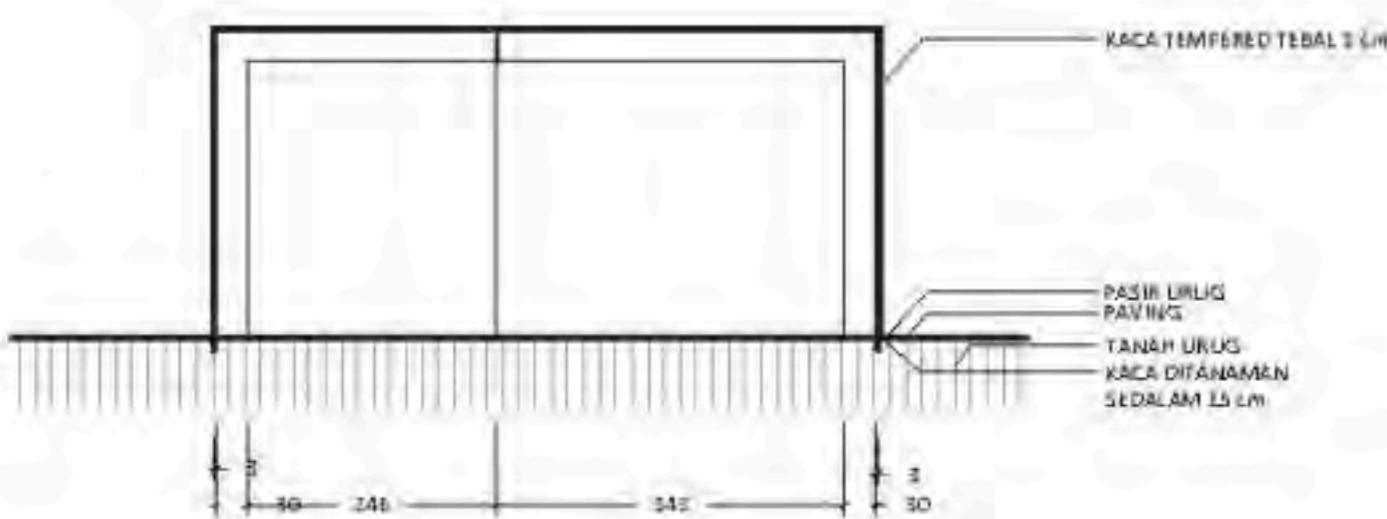

**POTONGAN AA  
KUBIKAL KACA 4**

ARS  
26



SKALA 1 : 100

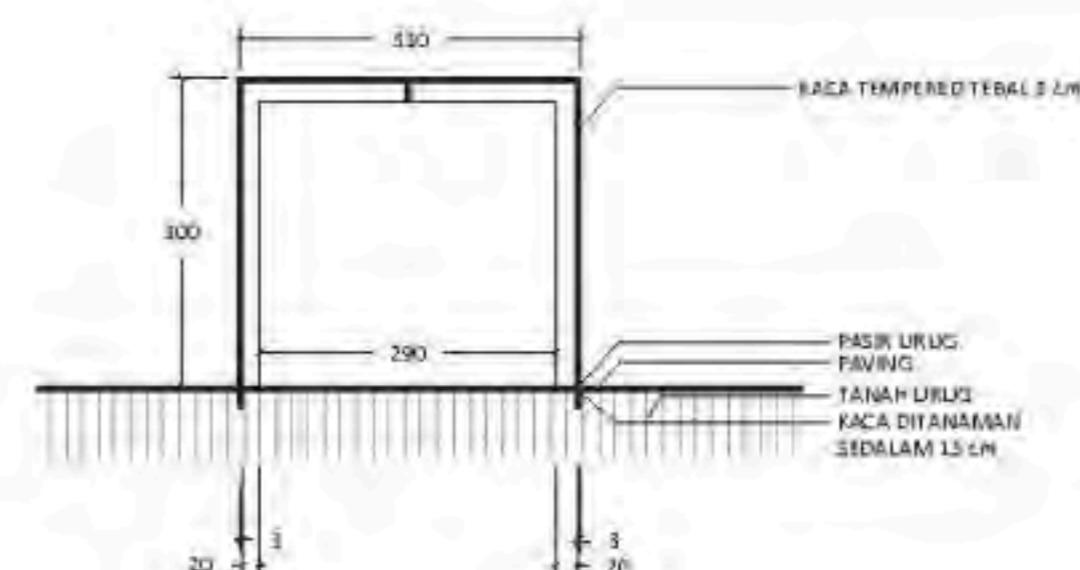

**POTONGAN AA  
KUBIKAL KACA 3**

ARS  
26

SKALA 1 : 100

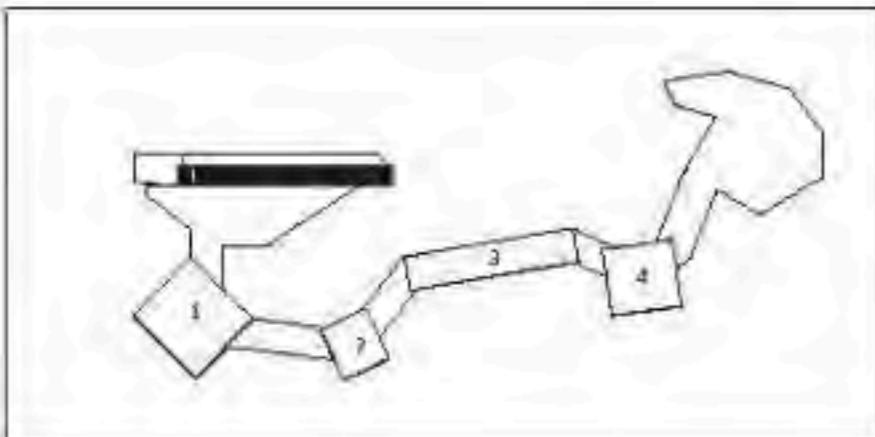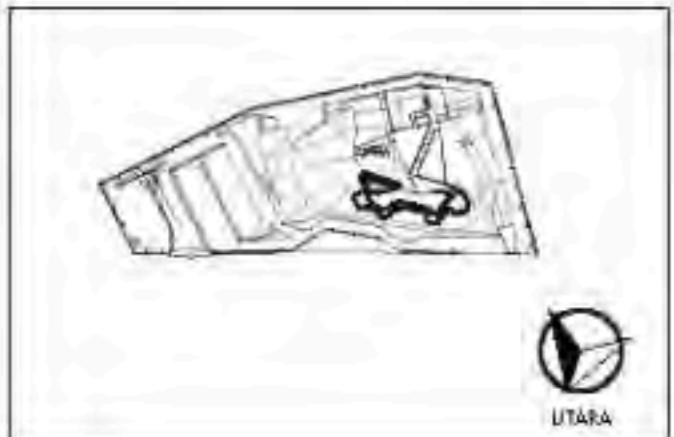

JUDUL PERANCANGAN:

BATU AGRI-MUSEUM :  
INTERACTIVE ARCHITECTURE FOR  
BETTER MUSEUM

LOKASI PERANCANGAN:  
JL. JACK D, PESANGGRAHAN,  
BATU, KOTABATU  
JAWA TIMUR

DIRANCANG OLEH:

SHAFIA KAMILA PUTRI CAHYANI  
19660072

DOSEN PEMBIMBING 1

PRIMA KURNIAWATY, ST, M.Si

DOSEN PEMBIMBING 2

ELOK MUTIARA, M.T

JUDUL GAMBAR



POTONGAN BB  
KUBIKAL KACA

SKALA

1 : 500

N. GAMBAR

ARS-27

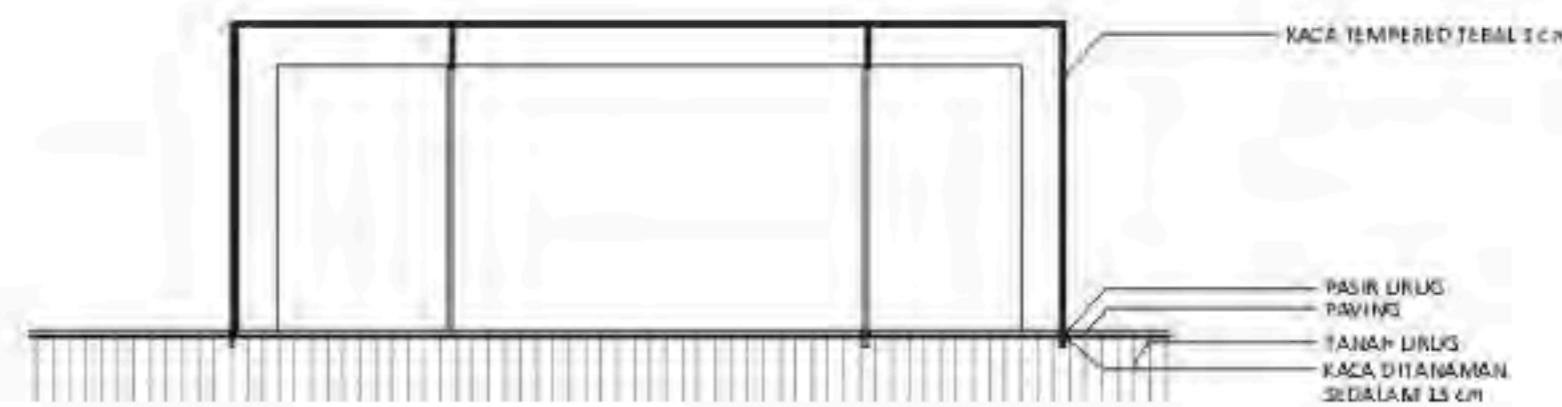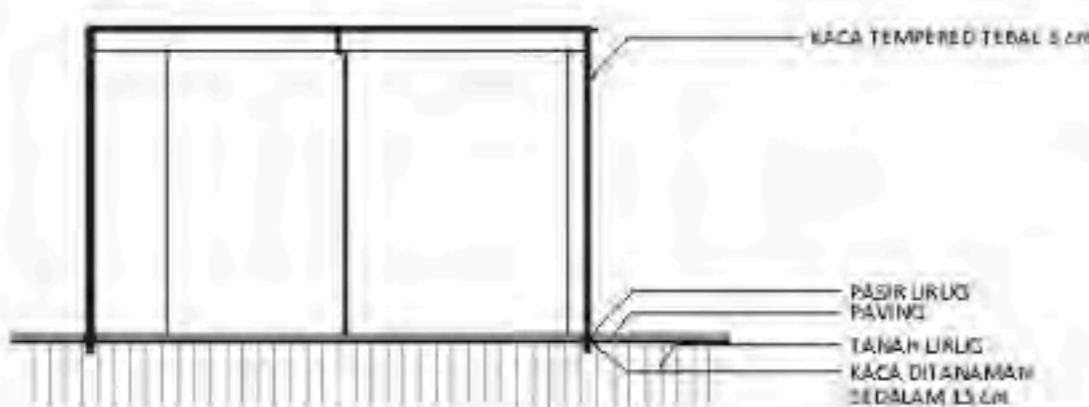

**POTONGAN BB  
KUBIKAL KACA 2**



ARS  
27

SKALA 1 : 500

**POTONGAN BB  
KUBIKAL KACA 1**

ARS  
27

SKALA 1 : 100

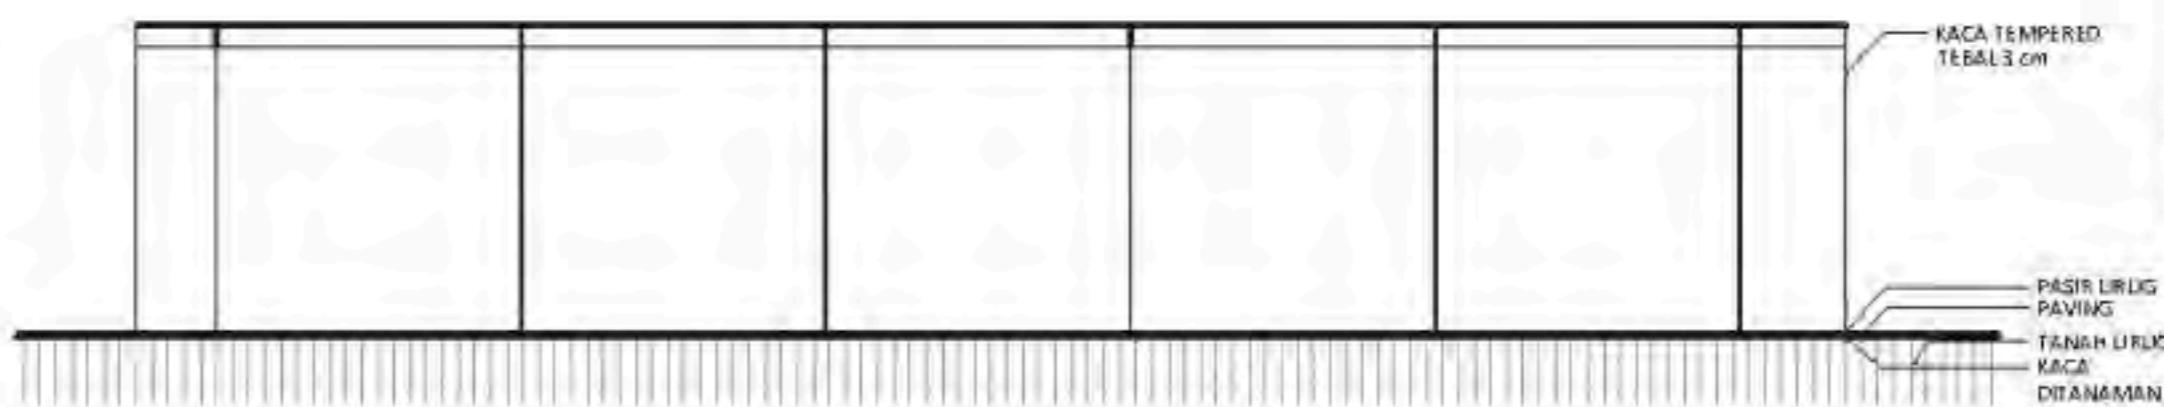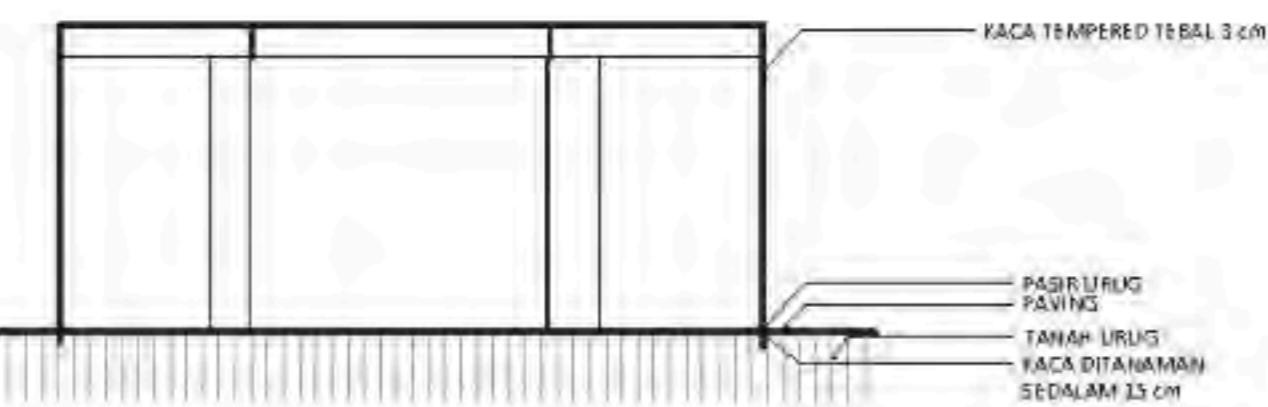

**POTONGAN BB  
KUBIKAL KACA 4**

ARS  
27

SKALA 1 : 500

**POTONGAN BB  
KUBIKAL KACA 3**

ARS  
27

SKALA 1 : 100



**ARCHITECTURE**  
UIN MALANG-INDONESIA

PRODI TEKNIK ARSITEKTUR  
FAKULTAS SAINS & TEKNOLOGI  
UNIVERSITAS ISLAM NEGERI  
MAULANA MALIK IBRAHIM MALANG

JUDUL PERANCANGAN :

BATU AGRI-MUSEUM :  
INTERACTIVE ARCHITECTURE FOR  
BETTER MUSEUM

LOKASI PERANCANGAN :

JL. JACK D. PESANGGRAHAN,  
BATU, KOTA BATU  
JAWA TIMUR

DIRANCANG OLEH :

SHAFI KAMILA PUTRI CAHYANI  
19660072

DOSEN PEMBIMBING 1

PRIMA KURNIAWATY, S.T., M.Si

DOSEN PEMBIMBING 2

ELOK MUTIARA, M.T

JUDUL GAMBAR


DENAH RUANG GANTI

SKALA

1 : 100

NO. GAMBAR

ARS - 28

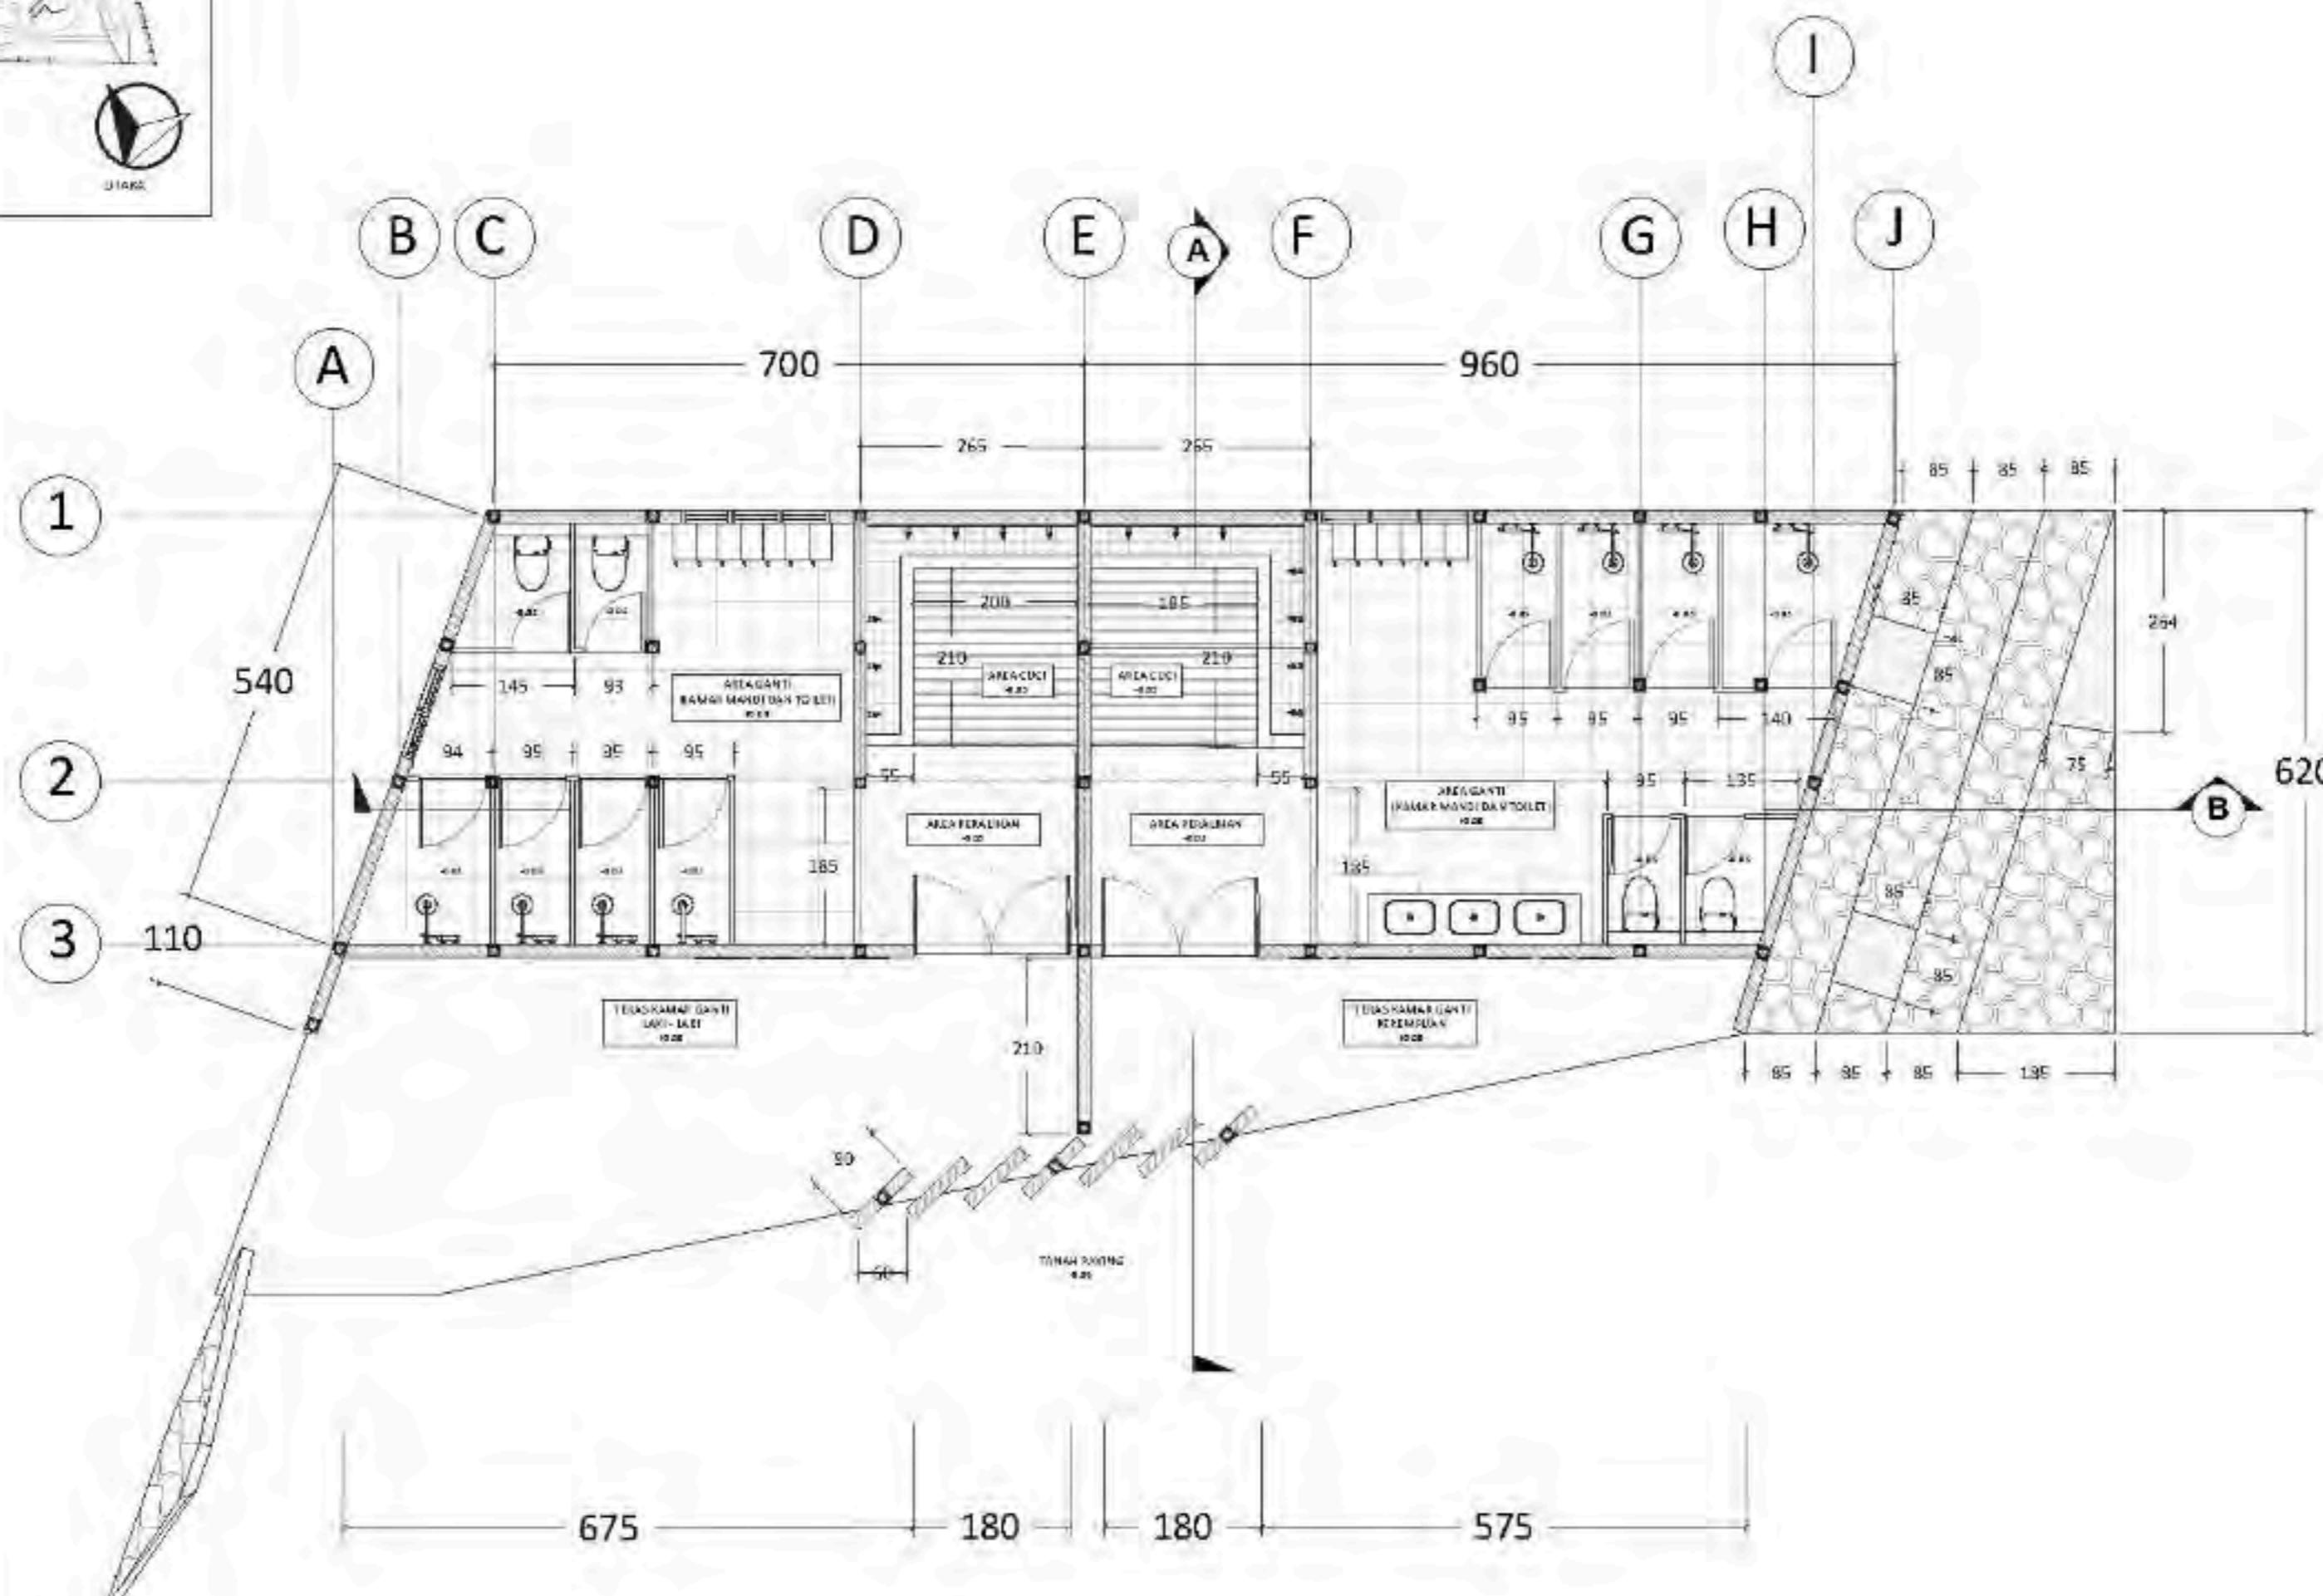



ARCHITECTURE  
UIN MALANG-INDONESIA

PRODI TEKNIK ARSITEKTUR  
FAKULTAS SAINS & TEKNOLOGI  
UNIVERSITAS ISLAM NEGERI  
MAULANA MALIK IBRAHIM MALANG

JUDUL PERANCANGAN :

BATU AGRI-MUSEUM :  
INTERACTIVE ARCHITECTURE FOR  
BETTER MUSEUM

LOKASI PERANCANGAN :

JL. JACK D. PESANGGRAHAN,  
BATU, KOTA BATU  
JAWA TIMUR

DIRANCANG OLEH :

SHAFIA KAMILA PUTRI CAHYANI  
19660072

DOSEN PEMBIMBING 1

PRIMA KURNIAWATY, S.T., M.Si

DOSEN PEMBIMBING 2

ELOK IMUTARA, M.T

JUDUL GAMBAR



TAMPAK DEPAN DAN BELAKANG  
RUANG GANTI

SKALA

1 : 100


NO. GAMBAR

ARS - 29

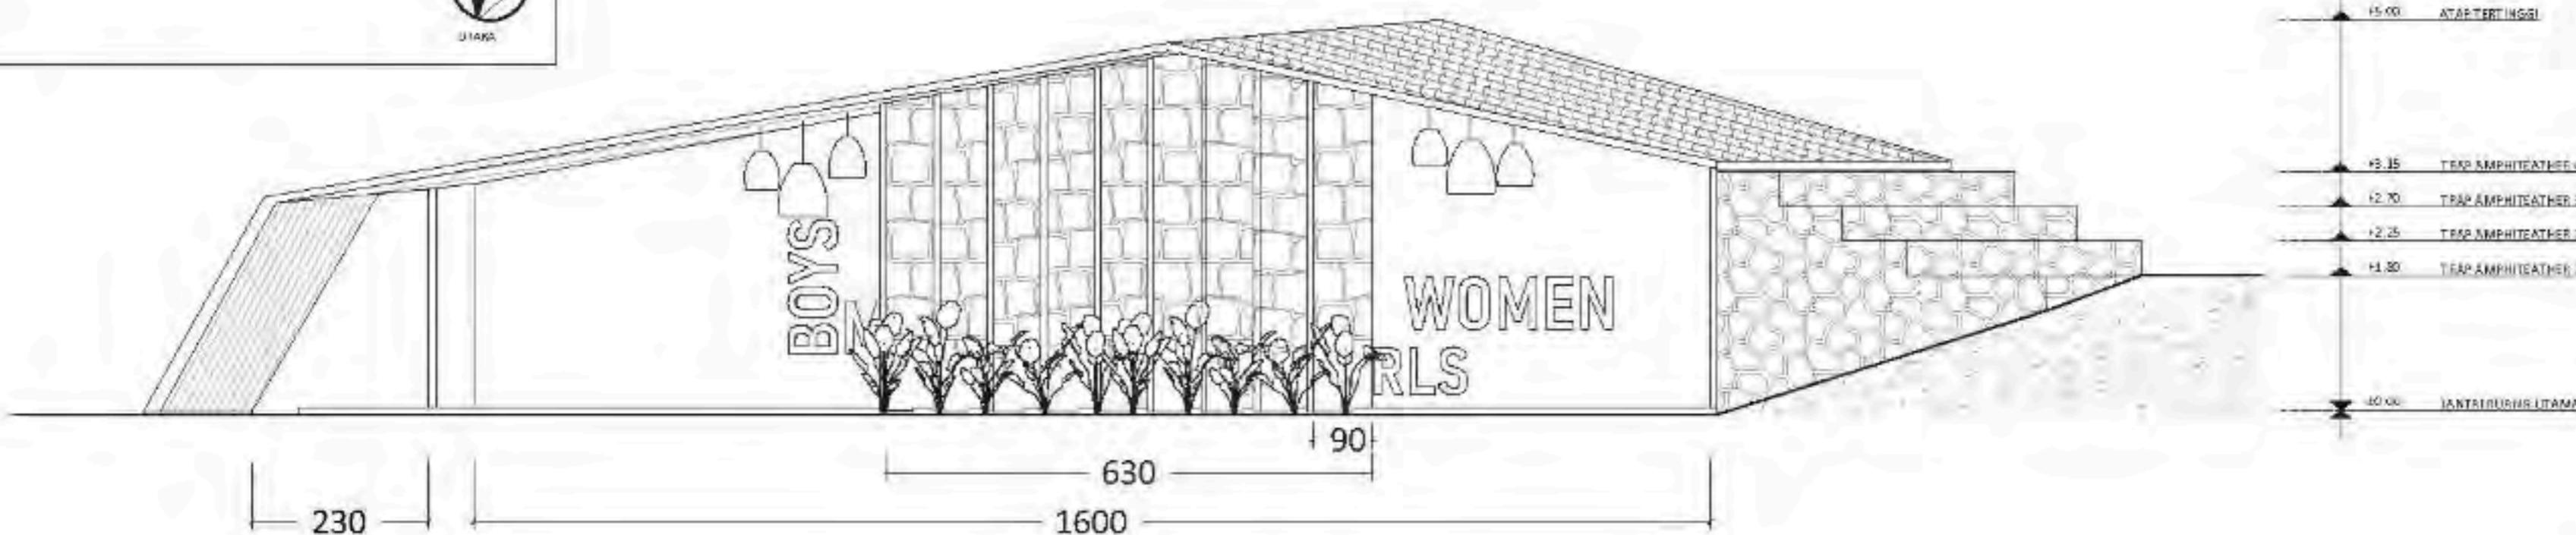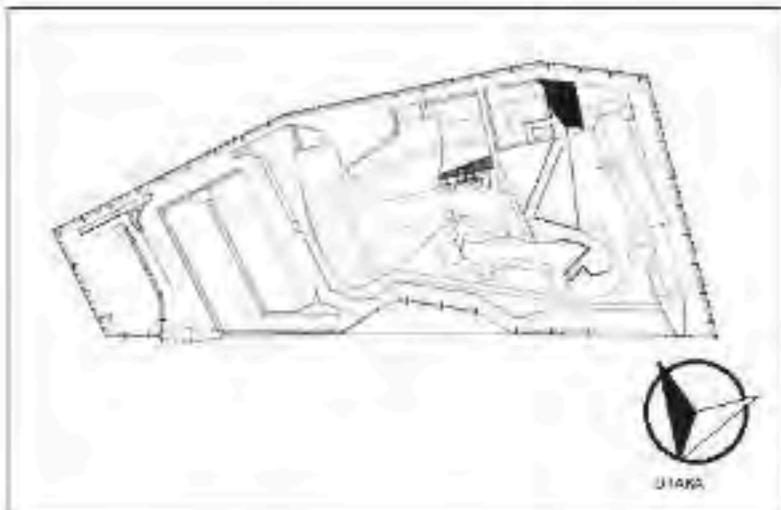

ARS 29 TAMPAK DEPAN RUANG GANTI

SKALA 1 : 100

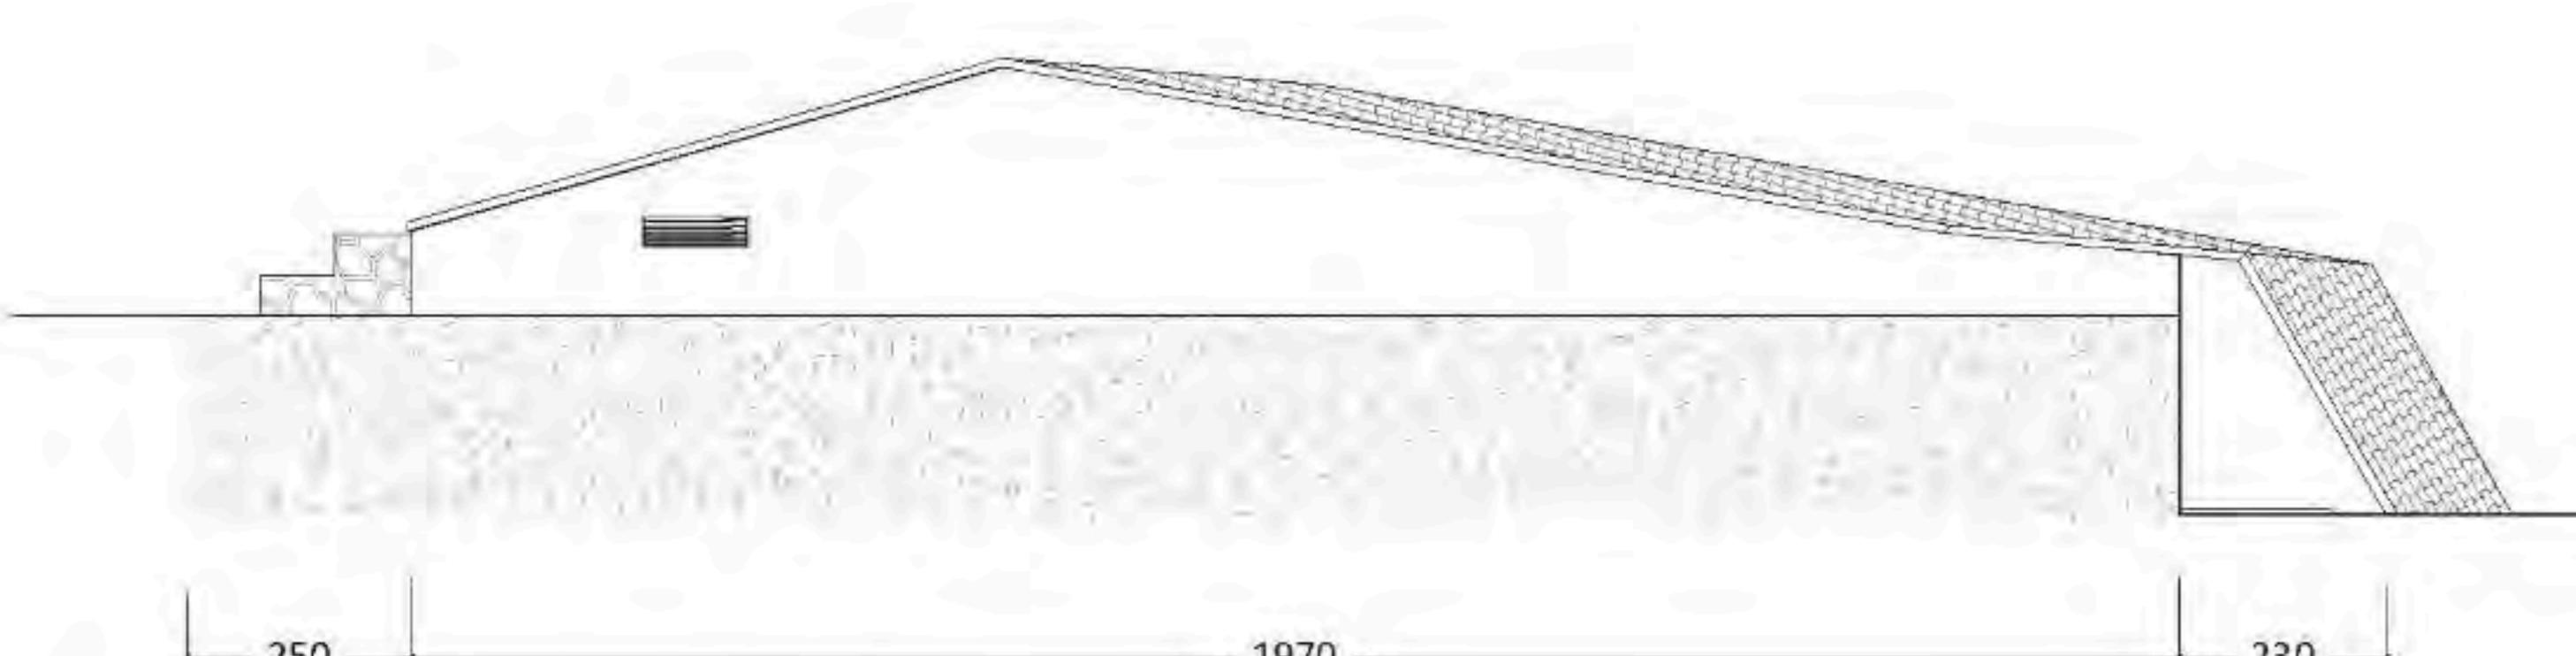

ARS 29 TAMPAK BELAKANG RUANG GANTI

SKALA 1 : 100



ARCHITECTURE  
UIN MALANG-INDONESIA

PRODI TEKNIK ARSITEKTUR  
FAKULTAS SAINS & TEKNOLOGI  
UNIVERSITAS ISLAM NEGERI  
MAULANA MALIK IBRAHIM MALANG

JUDUL PERANCANGAN :

BATU AGRI-MUSEUM :  
INTERACTIVE ARCHITECTURE FOR  
BETTER MUSEUM

LOKASI PERANCANGAN :

JL. JACK D. PESANGGRAHAN,  
BATU, KOTA BATU  
JAWA TIMUR

DIRANCANG OLEH :

SHAFIA KAMILA PUTRI CAHYANI  
19660072

DOSEN PEMBIMBING 1

PRIMA KURNIAWATY, ST., M.Si

DOSEN PEMBIMBING 2

ELOK IMUTARA, M.T

JUDUL GAMBAR




TAMPAK SAMPING KANAN DAN KIRI  
RUANG GANTI

SKALA

1 : 100

NO. GAMBAR

ARS -30

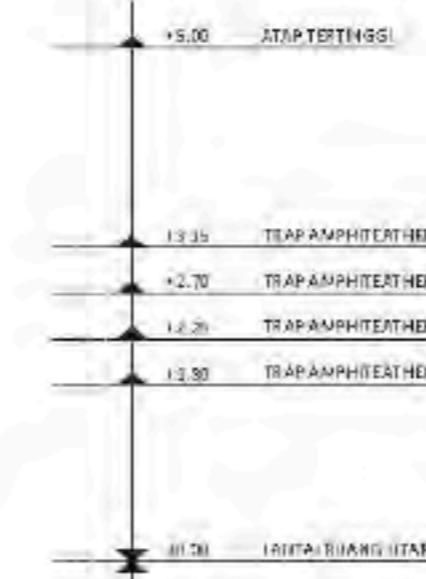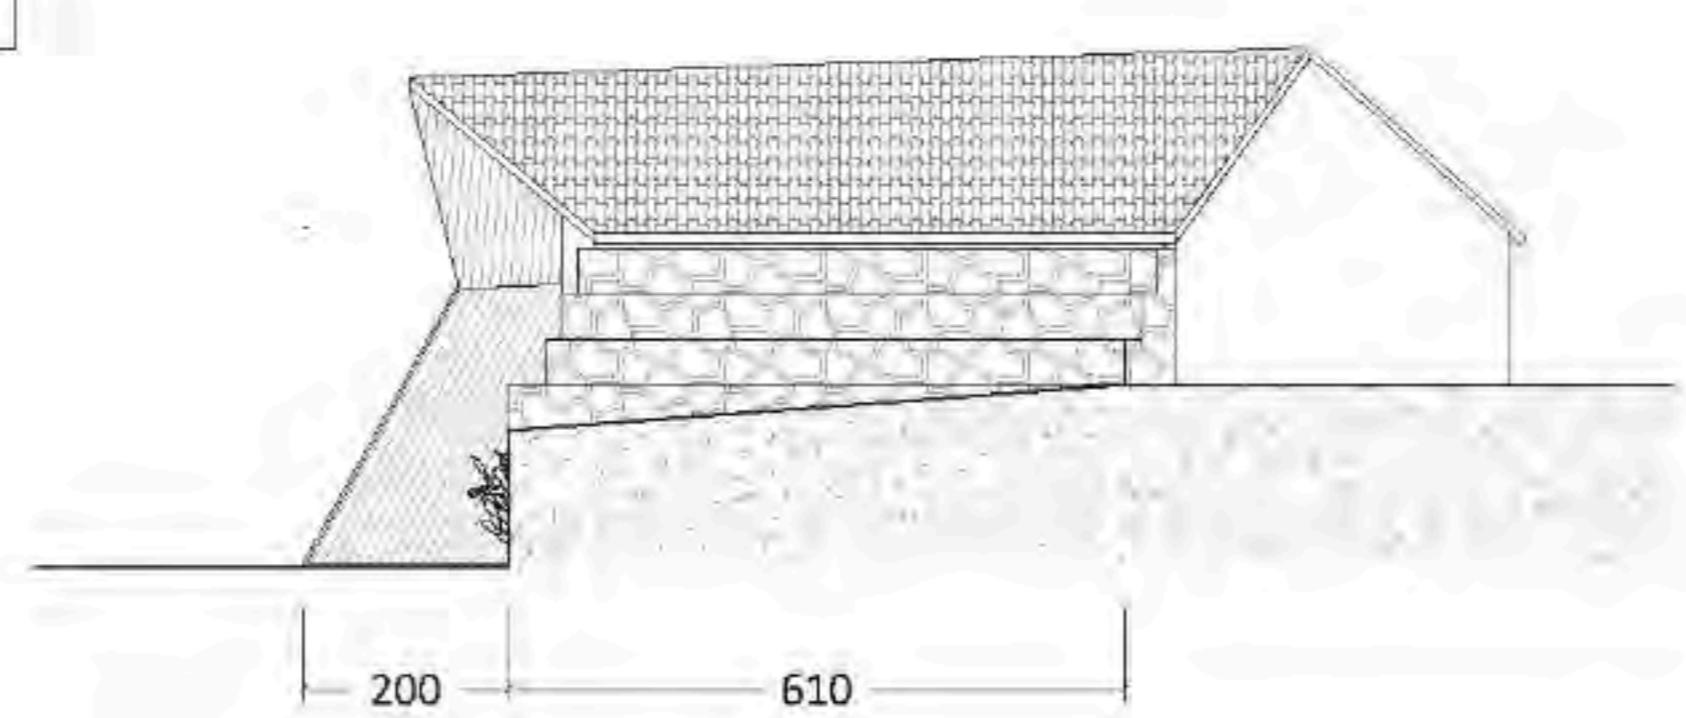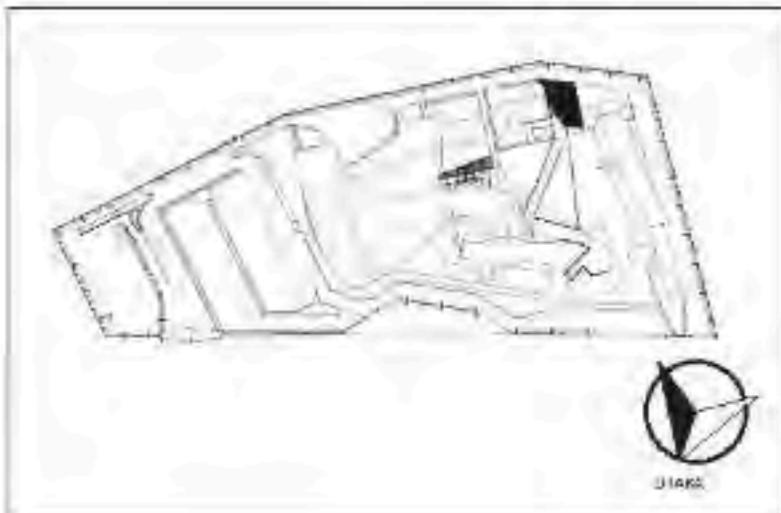

TAMPAK SAMPING KANAN  
RUANG GANTI

ARS  
30

SKALA 1 : 100

TAMPAK SAMPING KIRI  
RUANG GANTI

ARS  
30

SKALA 1 : 100



**ARCHITECTURE**  
UIN MALANG-INDONESIA

PRODI TEKNIK ARSITEKTUR  
FAKULTAS SAINS & TEKNOLOGI  
UNIVERSITAS ISLAM NEGERI  
MAULANA MALIK IBRAHIM MALANG

JUDUL PERANCANGAN :  
**BATU AGRI-MUSEUM**  
INTERACTIVE ARCHITECTURE FOR  
BETTER MUSEUM

LOKASI PERANCANGAN :  
JL. JACK D. PESANGGRAHAN,  
BATU, KOTA BATU  
JAWA TIMUR

DIRANCANG OLEH :  
**SHAFIA KAMILA PUTRI CAHYANI**  
13660072

DOSEN PEMBIMBING 1

**PRIMA KURNIAWATY, ST, M.Si**

DOSEN PEMBIMBING 2

**ELOK MULYARA, M.T**

JUDUL GAMBAR




POTONGAN AA  
RUANG GANTI

SKALA

1 : 100

NO. GAMBAR

ARS-31

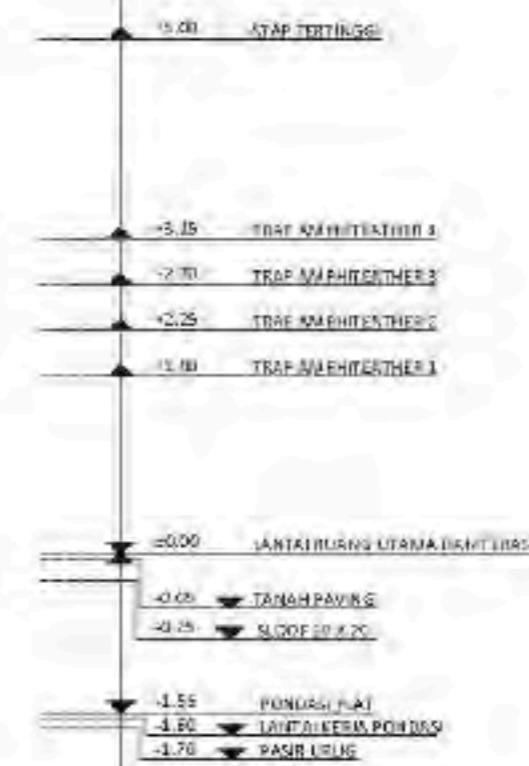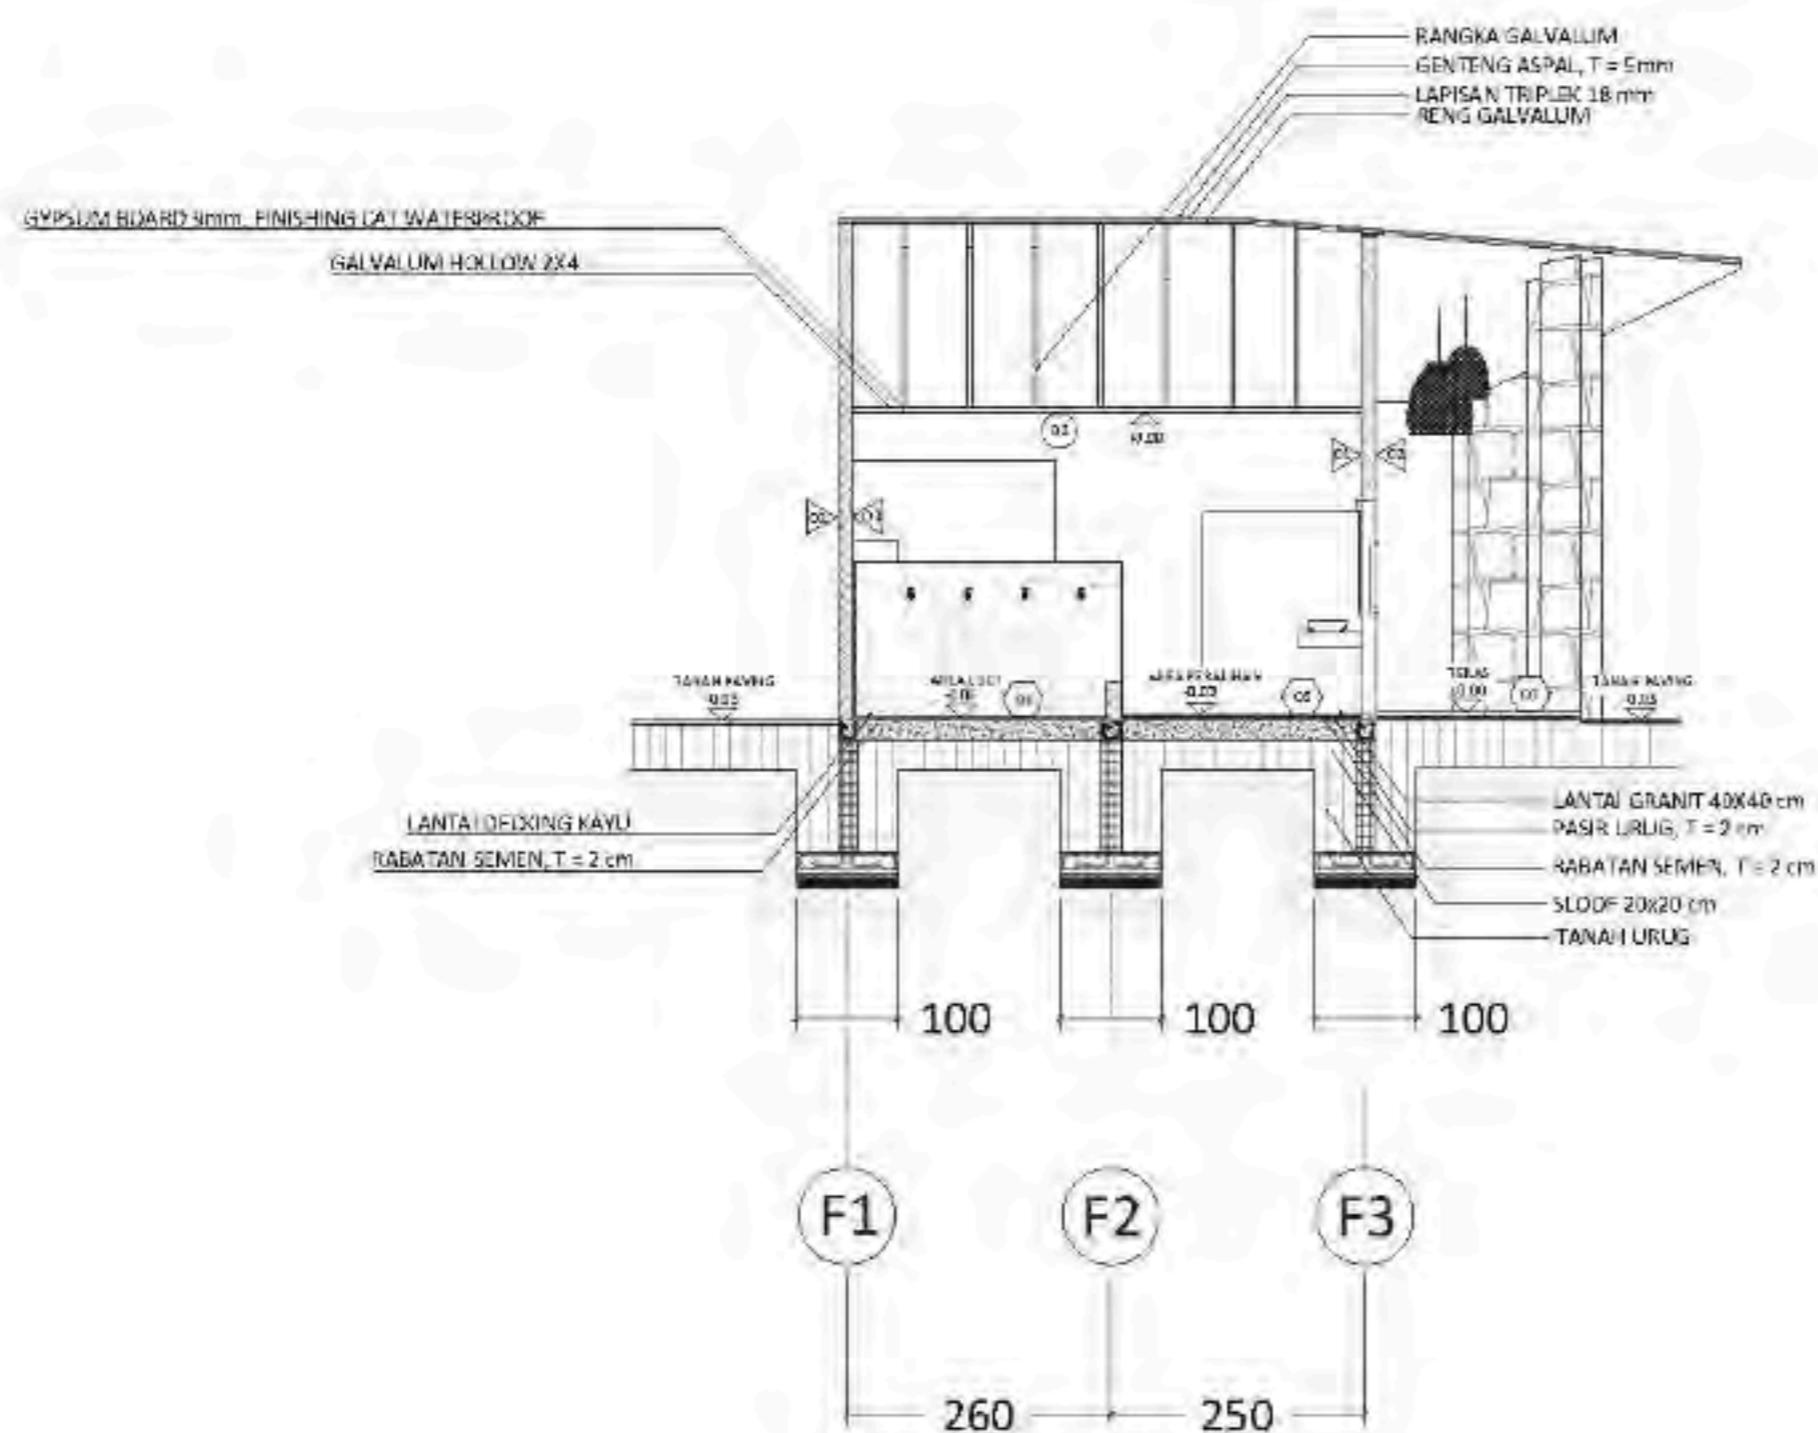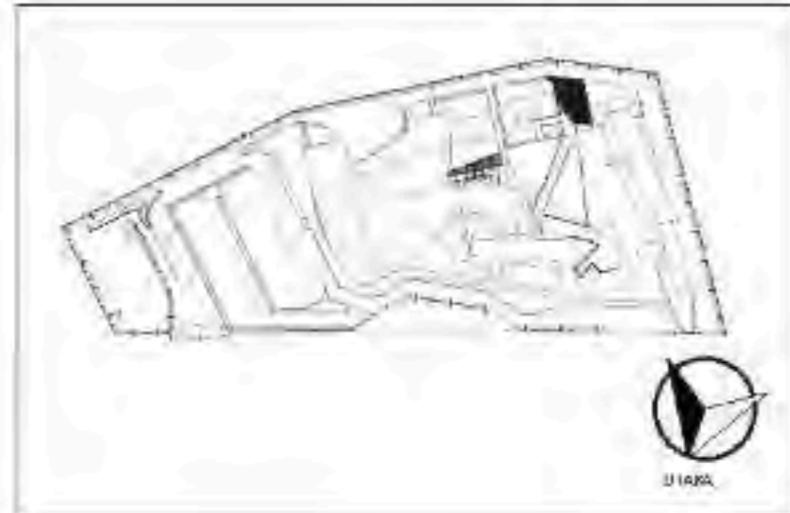



**ARCHITECTURE**  
UIN MALANG - INDONESIA

PRODI TEKNIK ARSITEKTUR  
FAKULTAS SAINS & TEKNOLOGI  
UNIVERSITAS ISLAM NEGERI  
MAULANA MALIK IBRAHIM MALANG

JUDUL PERANCANGAN :

BATU ACRY MUSEUM  
INTERACTIVE ARCHITECTURE FOR BETTER MUSEUM

LOKASI PERANCANGAN :

JL. JACK D. RESANGGRAHAN,  
BATU, KOTA BATU  
JAWA TIMUR

DIRANCANG OLEH :

SHAFIA KAMILA PUTRI CAHYANI  
18660072

DOSEN PEMBIMBING 1

PRIMA KURNIAWATY, S.T., M.S.

DOSEN PEMBIMBING 2

ELOKA MUTIARA, M.T.

JUDUL GAMBAR




POTONGAN BB RUANG GANTI

SKALA

1:100

NO. GAMBAR


ARS 32

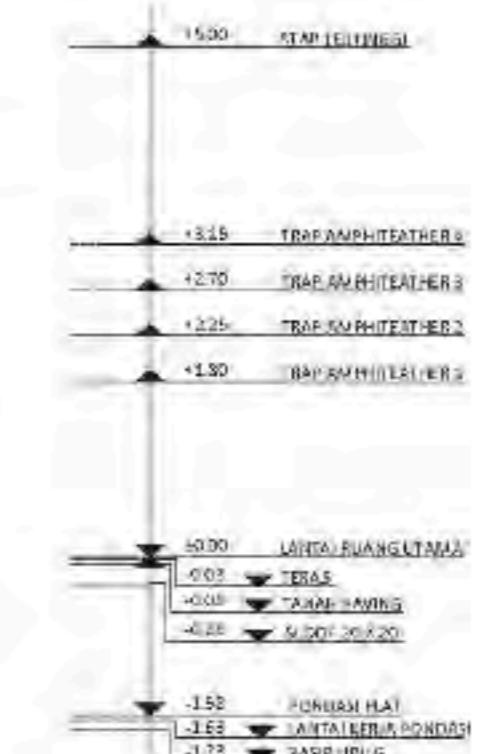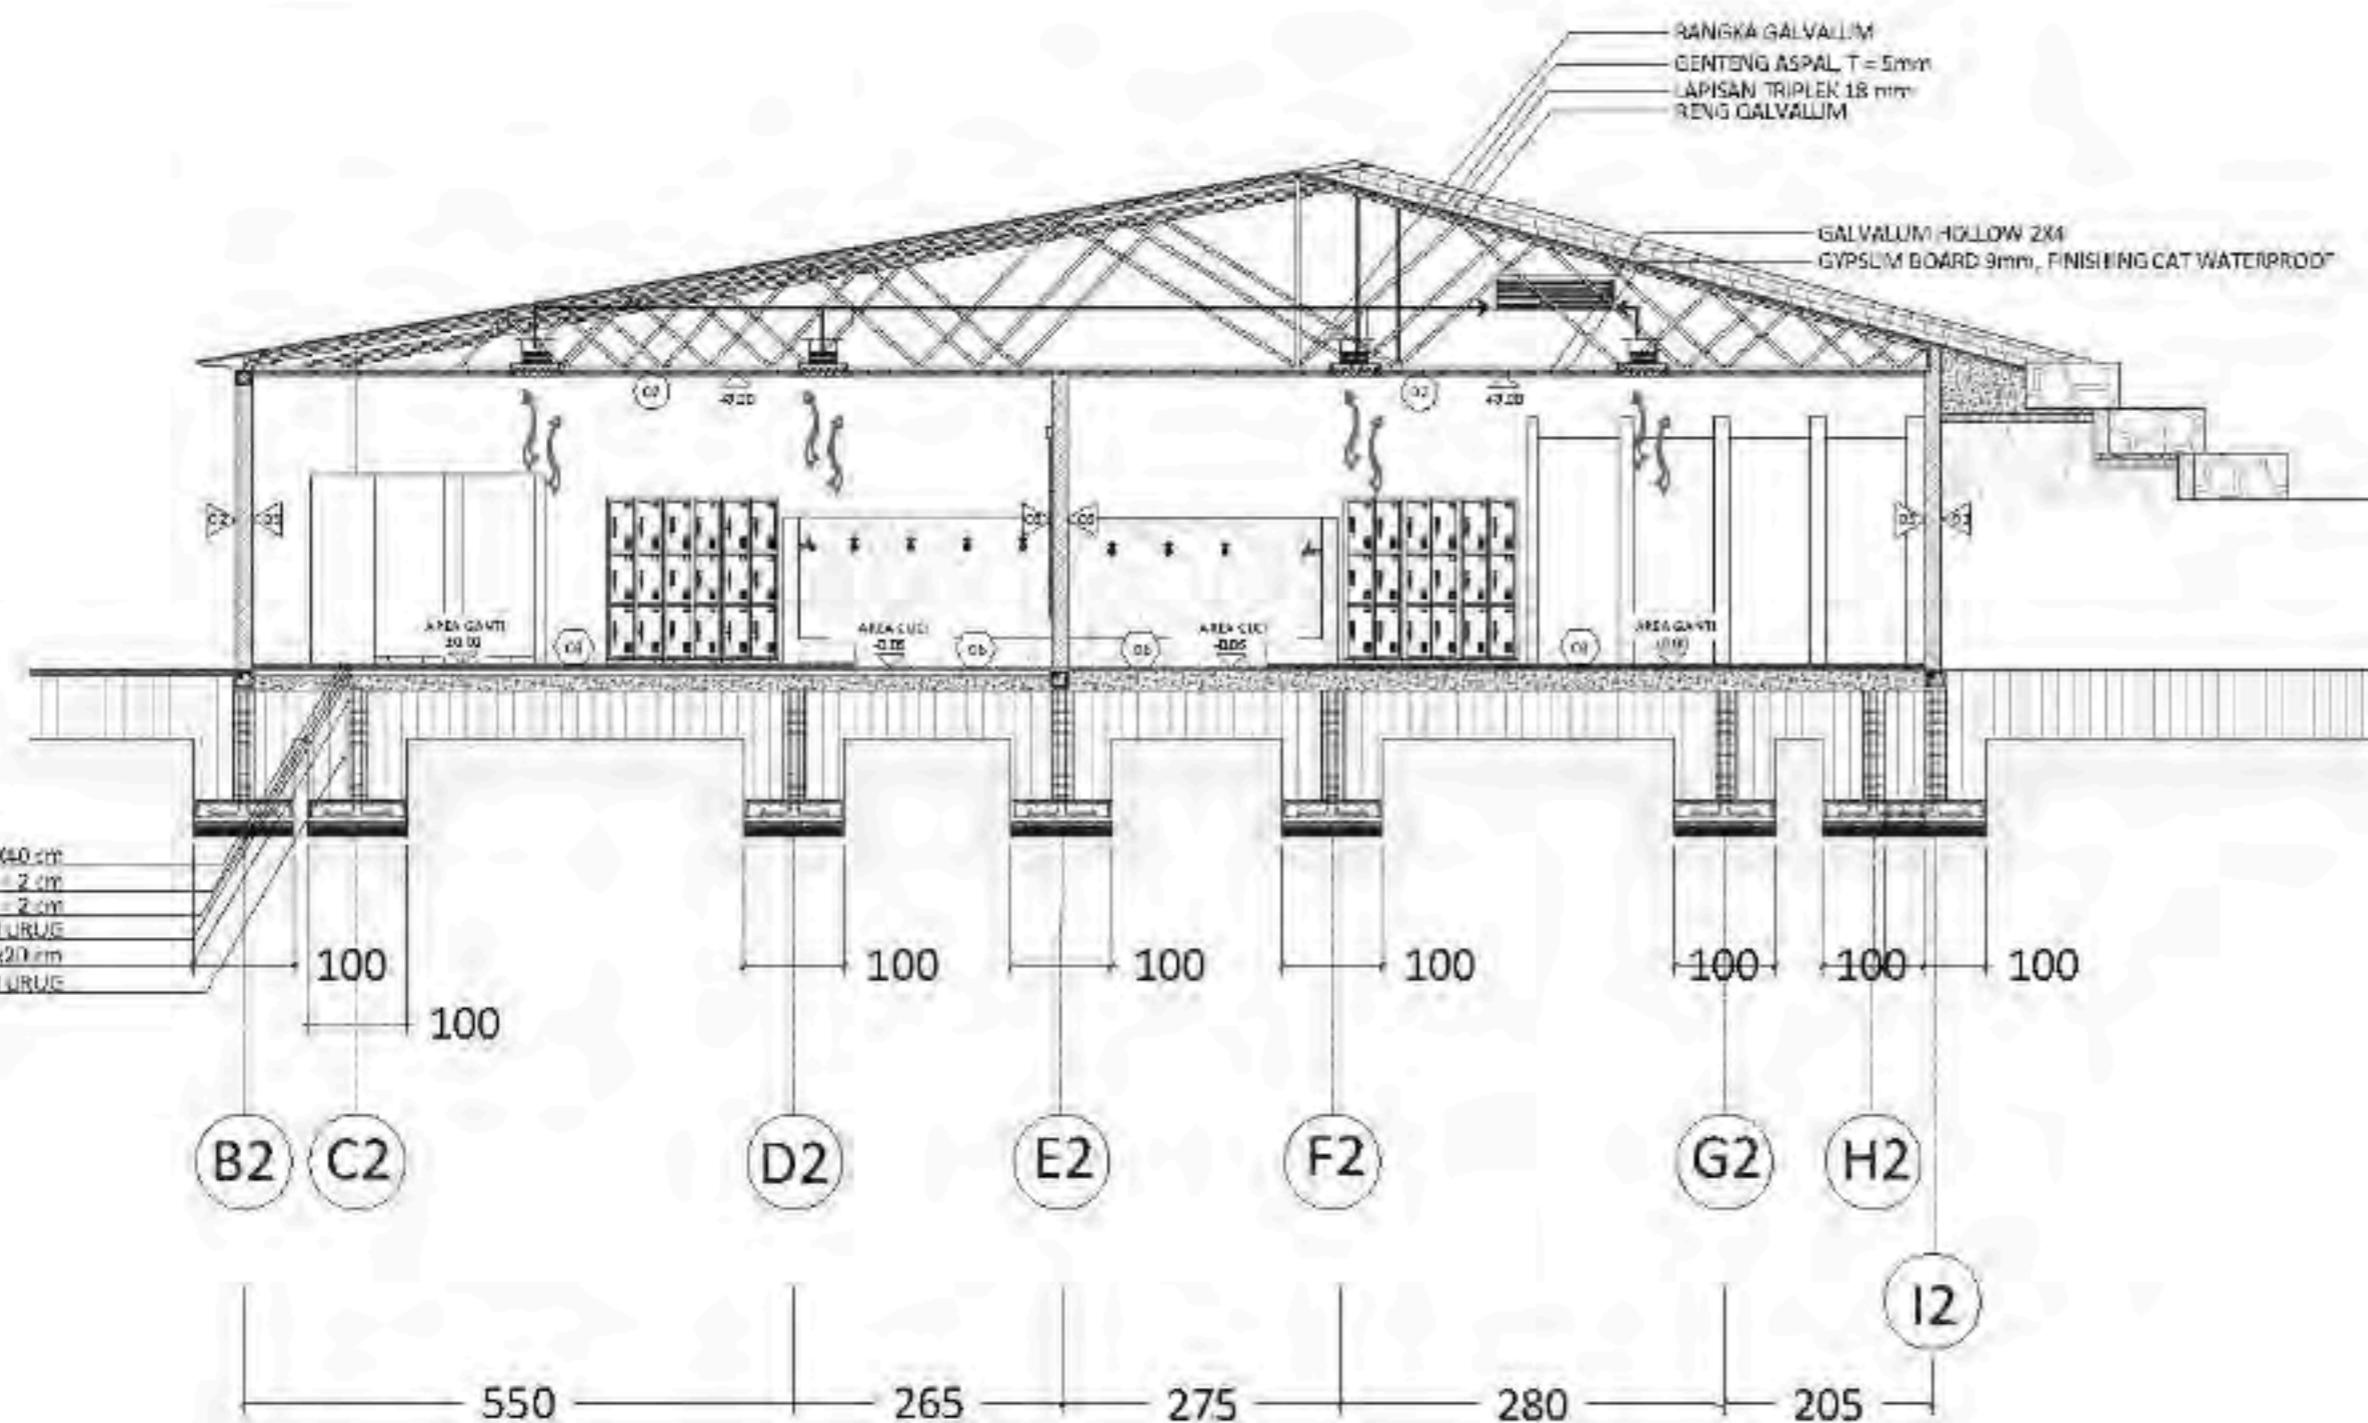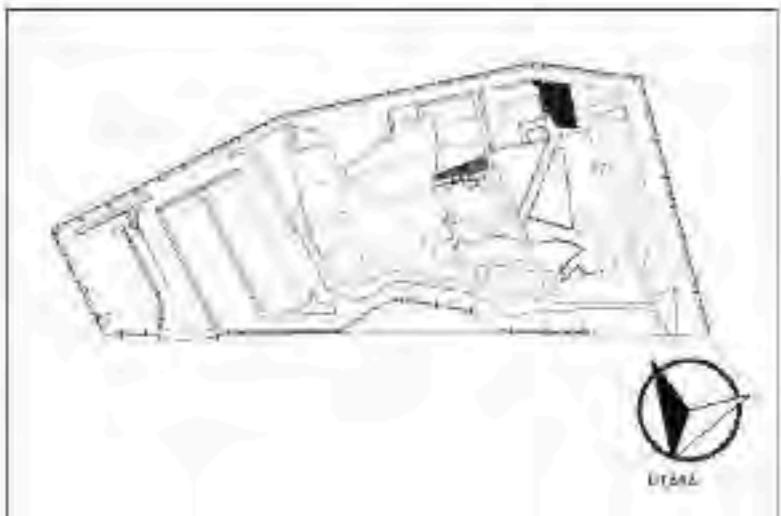

ARS  
32

POTONGAN BB RUANG GANTI

SKALA 1:100

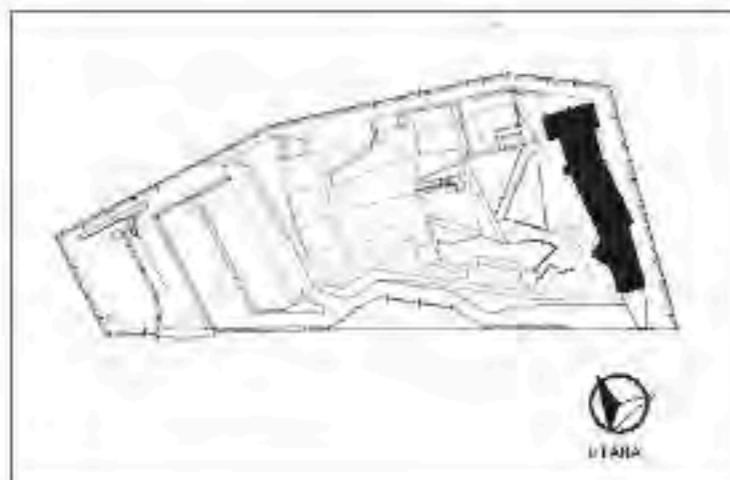

**ARCHITECTURE**  
UIN MALANG - INDONESIA

PRODI TEKNIK ARSITEKTUR  
FAKULTAS SAINS & TEKNOLOGI  
UNIVERSITAS ISLAM NEGERI  
MAULANA MALIK IBRAHIM MALANG

#### JUDUL PERANCANGAN :

## BATU AGRI-MUSEUM INTERACTIVE ARCHITECTURE FOR BETTER MUSEUM

#### LOKASI PERANCANGAN :

JL. JACK D, PESANOGRAHAN,  
BATU, KOTA BATU  
JAWATIMUR

CHEANCANG OLEH

SHAFIA KAMILA PUTRI CAHYANI  
19660022

ROSEN PERIODIMMING 1

PRIMA KIRMIAWATI ET AL.

DOSEN PEMBIMBING 2

ELOK MULYARA, M.T

JUDUL GAMBAR

DENAH RUMAH MAKAN DAN  
AGRI-MARKET

SKAIA

1-250


NO GAMBAR

ARS 55

## DENAH RUMAH MAKAN DAN AGRIMARKET

ARS  
33

33

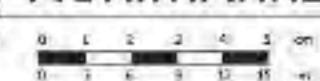



ARCHITECTURE  
UIN MALANG-INDONESIA

PRODI TEKNIK ARSITEKTUR  
FAKULTAS SAINS & TEKNOLOGI  
UNIVERSITAS ISLAM NEGERI  
MAULANA MALIK IBRAHIM MALANG

JUDUL PERANCANGAN :

BATU AGRI MUSEUM  
INTERACTIVE ARCHITECTURE FOR  
BETTER MUSEUM

LOKASI PERANCANGAN :

JL. JACK D. PESANGGRAHAN,  
BATU, KOTA BATU  
JAWA TIMUR

DIRANCANG OLEH :

SHAFIA KAMILIA PUTRI CAHYANI  
19660072

DOSEN PEMBIMBING 1

PRIMA KURNIAWATY, ST, M.Si

DOSEN PEMBIMBING 2

ELGIK MUTIARA, M.T

JUDUL GAMBAR



TAMPAK DEPAN DAN BELAKANG  
RUMAH MAKAN DAN AGRIMARKET

SKALA

1 : 250


NO. GAMBAR

ARS - 34  
ARS - 35

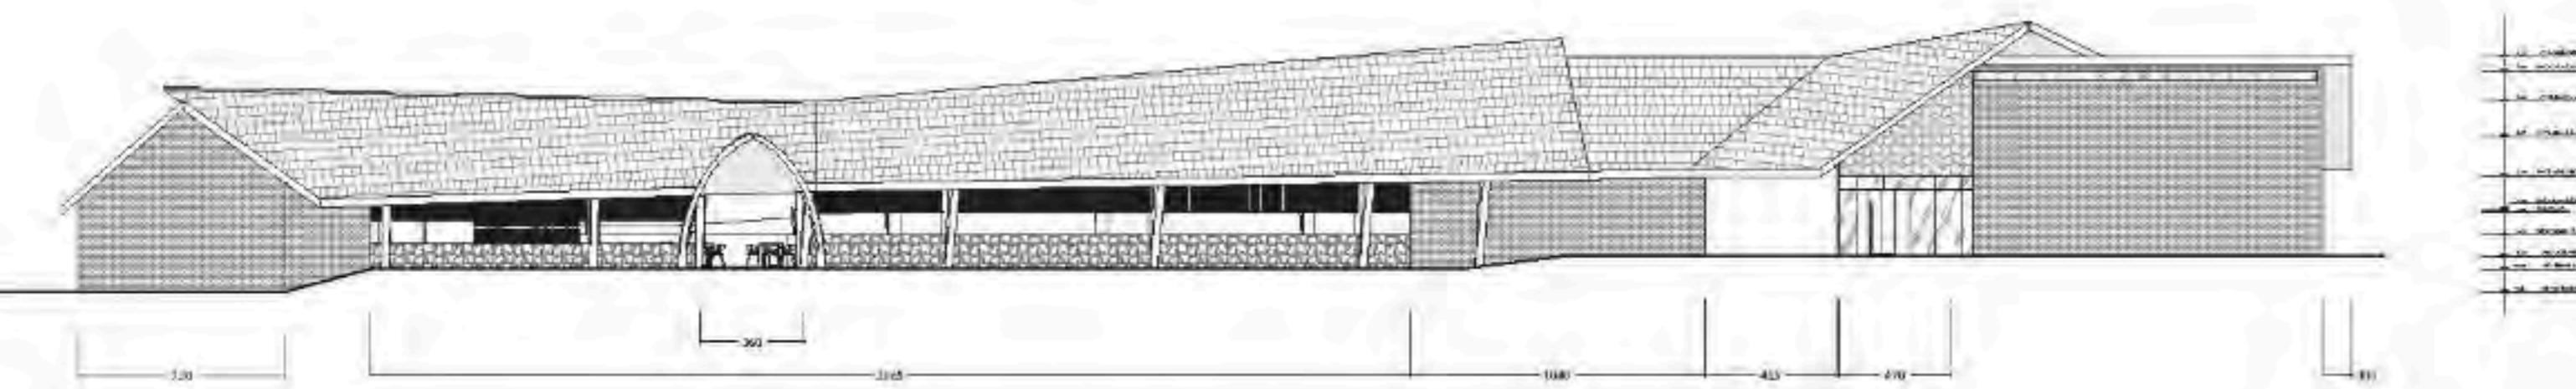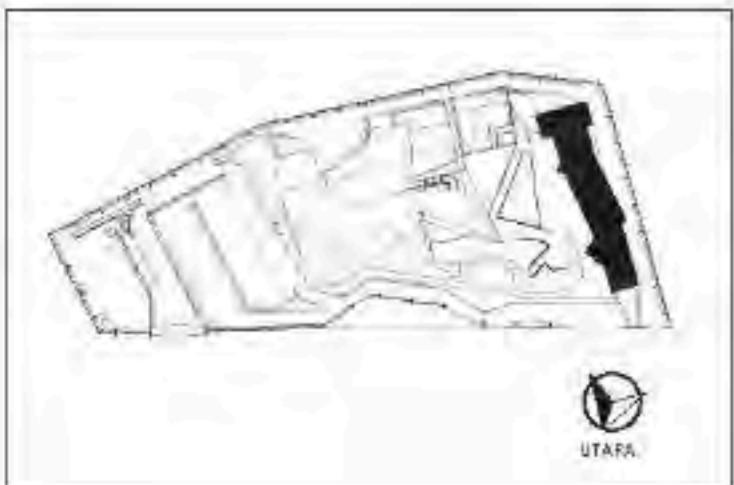

TAMPAK DEPAN RUMAH MAKAN  
DAN AGRIMARKET

ARS  
34

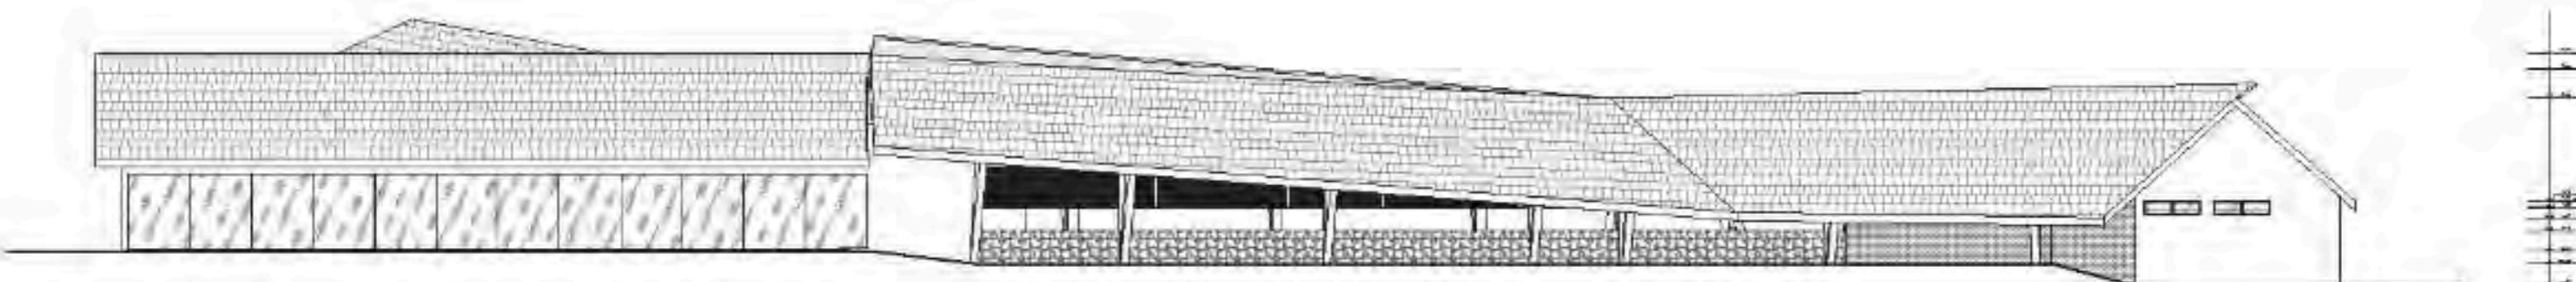

TAMPAK BELAKANG RUMAH  
MAKAN DAN AGRIMARKET

ARS  
35



**ARCHITECTURE**  
UIN MALANG - INDONESIA

PRODI TEKNIK ARSITEKTUR  
FAKULTAS SAINS & TEKNOLOGI  
UNIVERSITAS ISLAM NEGERI  
MAULANA MALIK IBRAHIM MALANG

JUDUL PERANCANGAN :

BATU AGRI MUSEUM  
INTERACTIVE ARCHITECTURE FOR  
BETTER MUSEUM

LOKASI PERANCANGAN :

JL. JACK D. PESNGGRAHAN,  
BATU, KOTA BATU  
JAWA TIMUR

DIRANCANG OLEH :

SHAFI KAMILA PUTRI CAHYANI  
13600072

DOSEN PEMBIMBING 1

PRIMA KURNIAWATY, S.T, M.SI

DOSEN PEMBIMBING 2

ELOK MUTIARA, M.T

JUDUL GAMBAR


TAMPAK SAMPING KANAN DAN KIRI  
RUMAH MAKAN DAN AGRIMARKET

SKALA

1 : 200

NO. GAMBAR

ARS-36  
ARS-37

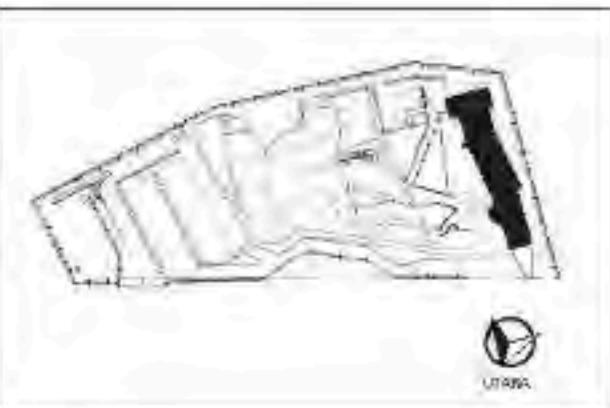

**TAMPAK SAMPING KIRI RUMAH MAKAN**

ARS  
37 SKALA 1 : 200

ARS-36



**ARCHITECTURE**  
UIN MALANG - INDONESIA

PRODI TEKNIK ARSITEKTUR  
FAKULTAS SAINS & TEKNOLOGI  
UNIVERSITAS ISLAM NEGERI  
MAULANA MALIK IBRAHIM MALANG

**JUDUL PERANCANGAN :**

BATU AGRIMUSEUM :  
INTERACTIVE ARCHITECTURE FOR  
BETTER MUSEUM

**LOKASI PERANCANGAN :**

JL. JACK D. PESANGGRAHAN,  
BATU, KOTA BATU  
JAWA TIMUR

**PERANCANG DEIH :**

SHAFIA KAMILA PUTRI CAHYANI  
1966072

**DOSEN PEMBIMBING 1 :**

PRIMA XURNIAWATY, S.T., M.SI

**DOSEN PEMBIMBING 2 :**

ELOK MUTIARA, M.T

**JUDUL GAMBAR :**


POTONGAN AA.1  
RUMAH MAKAN DAN AGRIMARKET

**SKALA :**


1:100

**NO. GAMBAR :**

ARS - 38

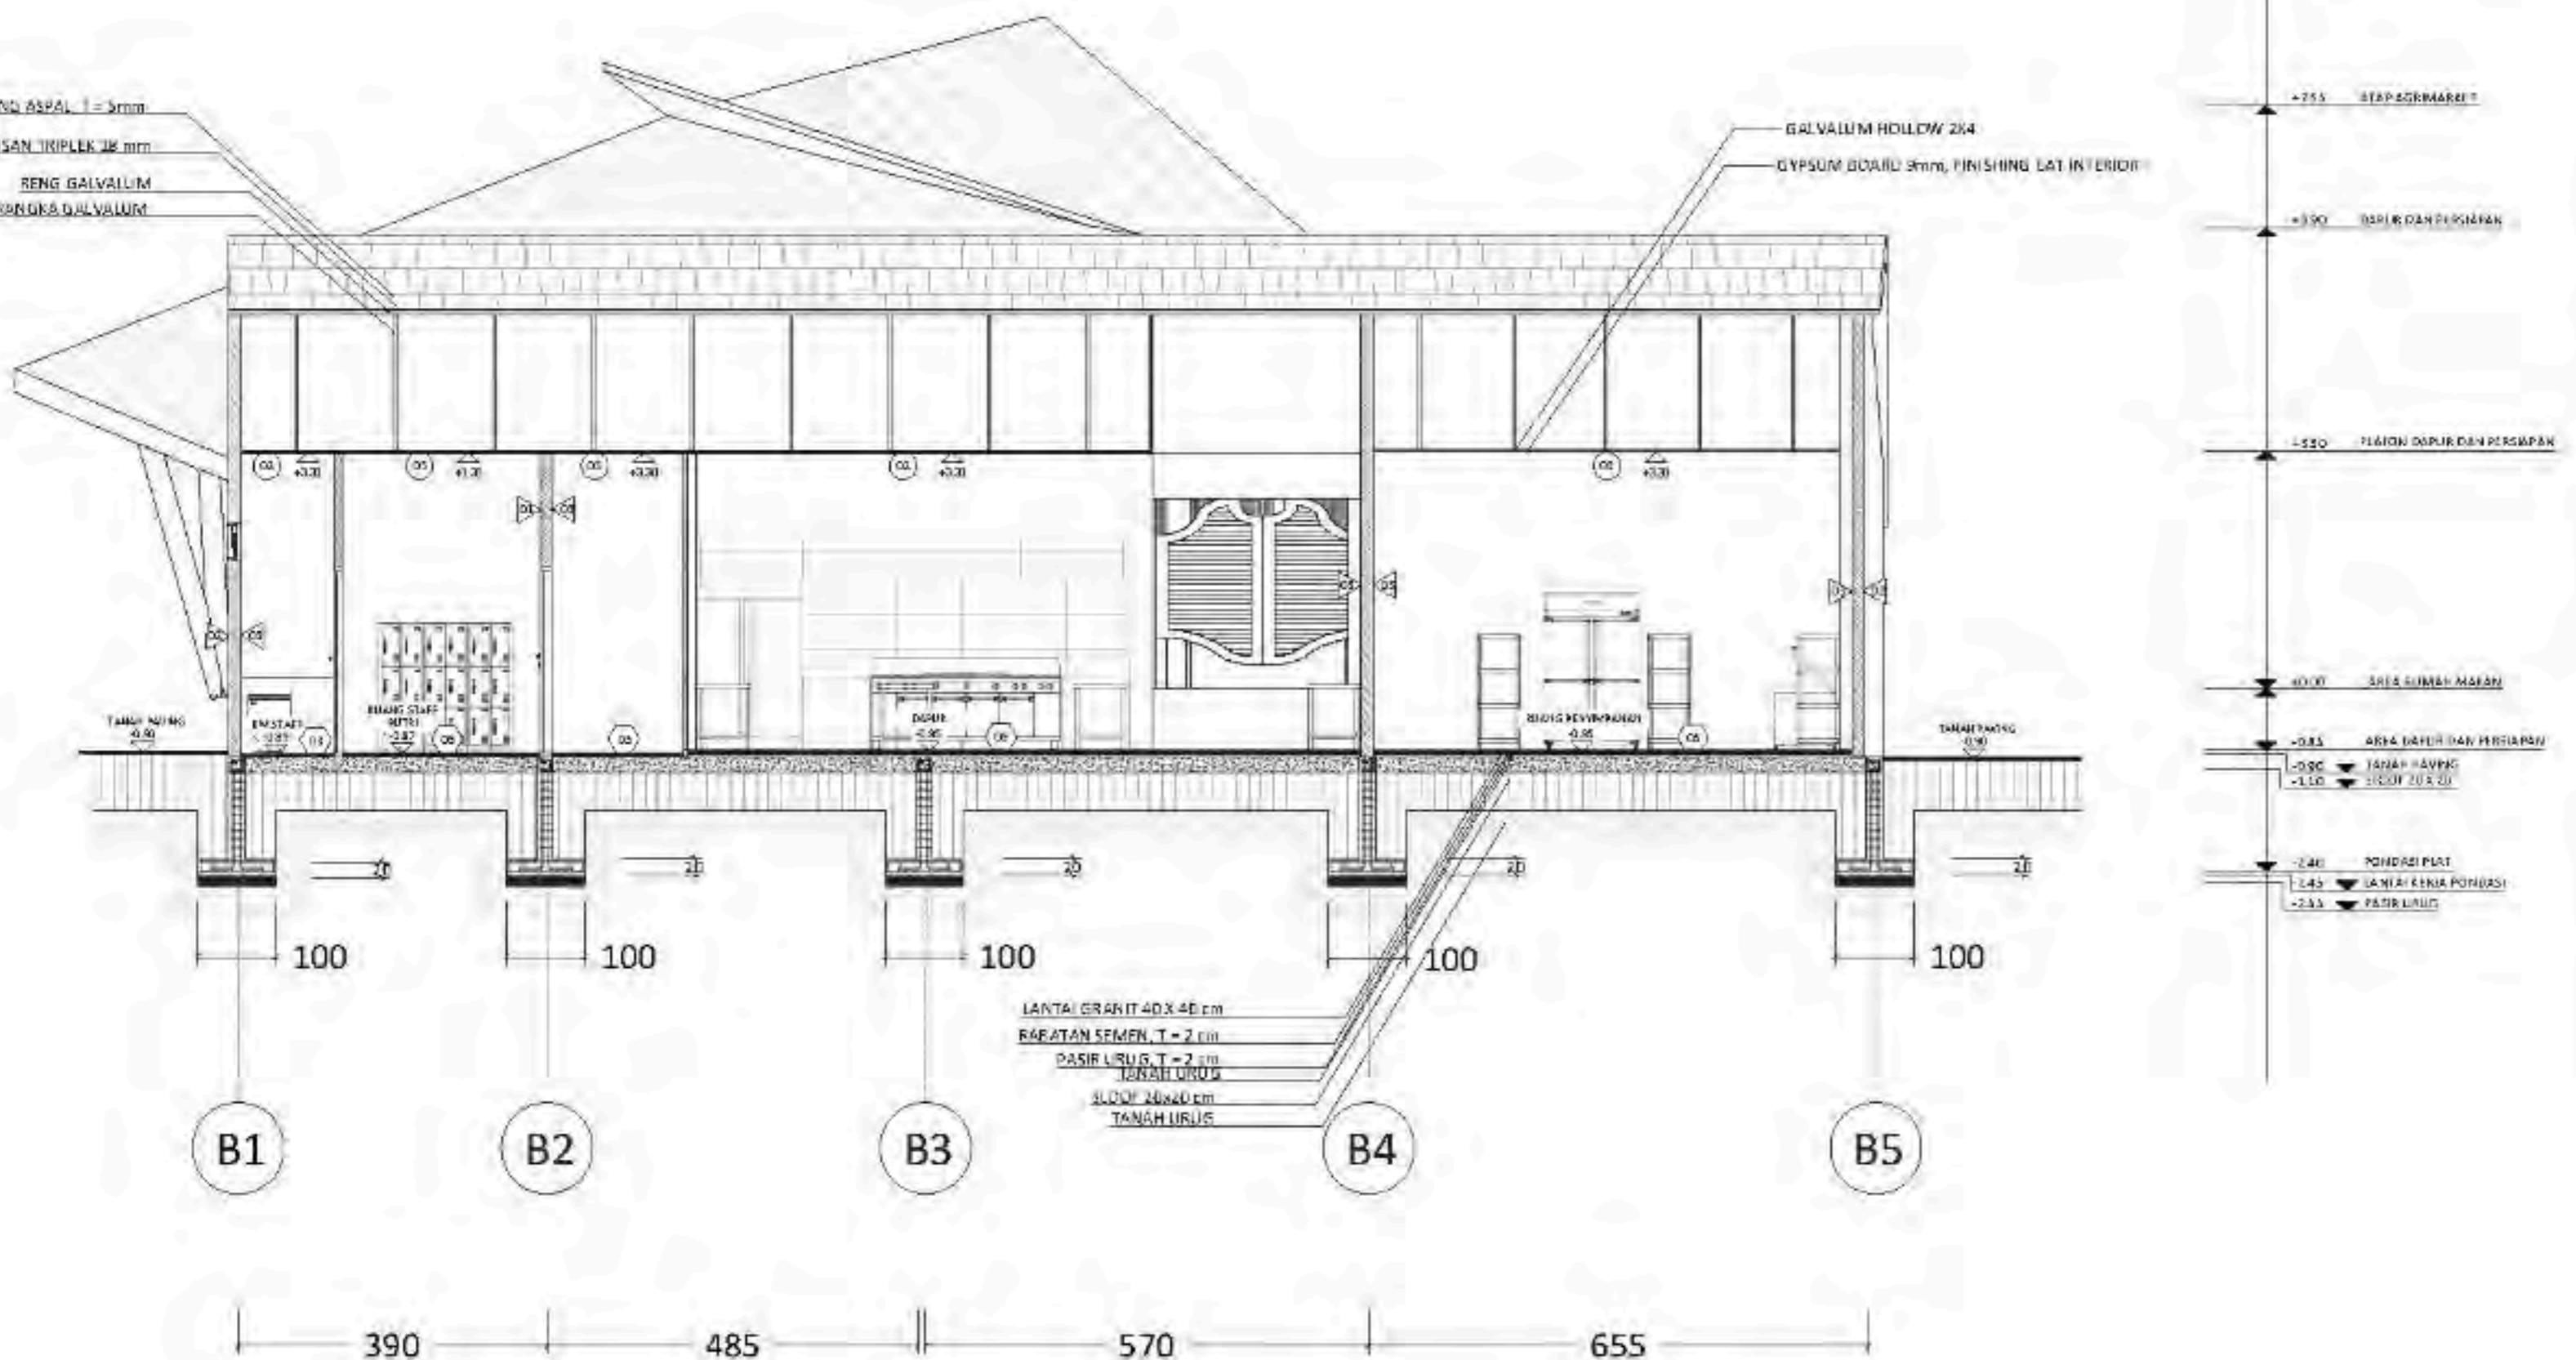

**POTONGAN AA.1**  
**RUMAH MAKAN DAN AGRIMARKET**

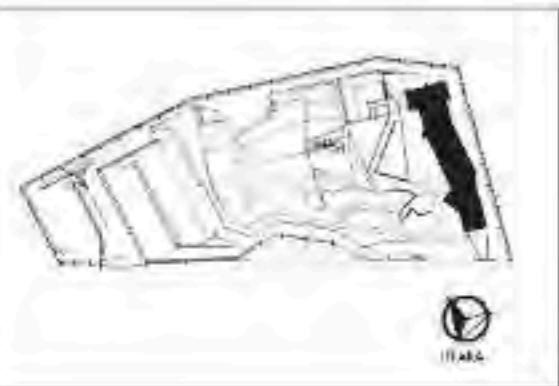

**ARCHITECTURE**  
UIN MALANG - INDONESIA

PRODI TEKNIK ARSITEKTUR  
FAKULTAS SAINS & TEKNOLOGI  
UNIVERSITAS ISLAM NEGERI  
MAULANA MALIK IBRAHIM MALANG

**JUDUL PERANCANGAN :**

BATU AGRI-MUSEUM :  
INTERACTIVE ARCHITECTURE FOR  
BETTER MUSEUM

**LOKASI PERANCANGAN :**

II. JACK D, PESANGGRAHAN,  
BATU, KOTA BATU  
JAWA TIMUR

**PERANCANG TIEH :**

SHAFIA KAMILA PUTRI CAHYANI  
1966072

**DOSEN PEMBIMBING 1 :**

PRIMA XURNIAWATY, S.T., M.S.I

**DOSEN PEMBIMBING 2 :**

ELOK MUTIARA, M.T

**JUDUL GAMBAR :**

POTONGAN AA 3  
RUMAH MAKAN DAN AGRIMARKET

**SKALA :**

1:100

**NO. GAMBAR :**

ARS 40



**POTONGAN AA 3**  
**RUMAH MAKAN DAN AGRIMARKET**



**ARCHITECTURE**  
UIN MALANG - INDONESIA

PRODI TEKNIK ARSITEKTUR  
FAKULTAS SAINS & TEKNOLOGI  
UNIVERSITAS ISLAM NEGERI  
MAULANA MALIK IBRAHIM MALANG

**JUDUL PERANCANGAN :**

BATU AGRIMUSEUM :  
INTERACTIVE ARCHITECTURE FOR  
BETTER MUSEUM

**LOKASI PERANCANGAN :**

JL. JACK D, PESANGGRAHAN,  
BATU, KOTA BATU  
JAWA TIMUR

**PERANCANG DEIH :**

SHAFIA KAMILA PUTRI CAHYANI  
1966072

**DOSEN PEMBIMBING 1 :**

PRIMA XURNIAWATY, S.T., M.SI

**DOSEN PEMBIMBING 2 :**

ELOKA MUTIARA, M.T

**JUDUL GAMBAR :**


POTONGAN AA 2  
RUMAH MAKAN DAN AGRIMARKET

**SKALA**


1:100

**NO. GAMBAR**

ARS - 39

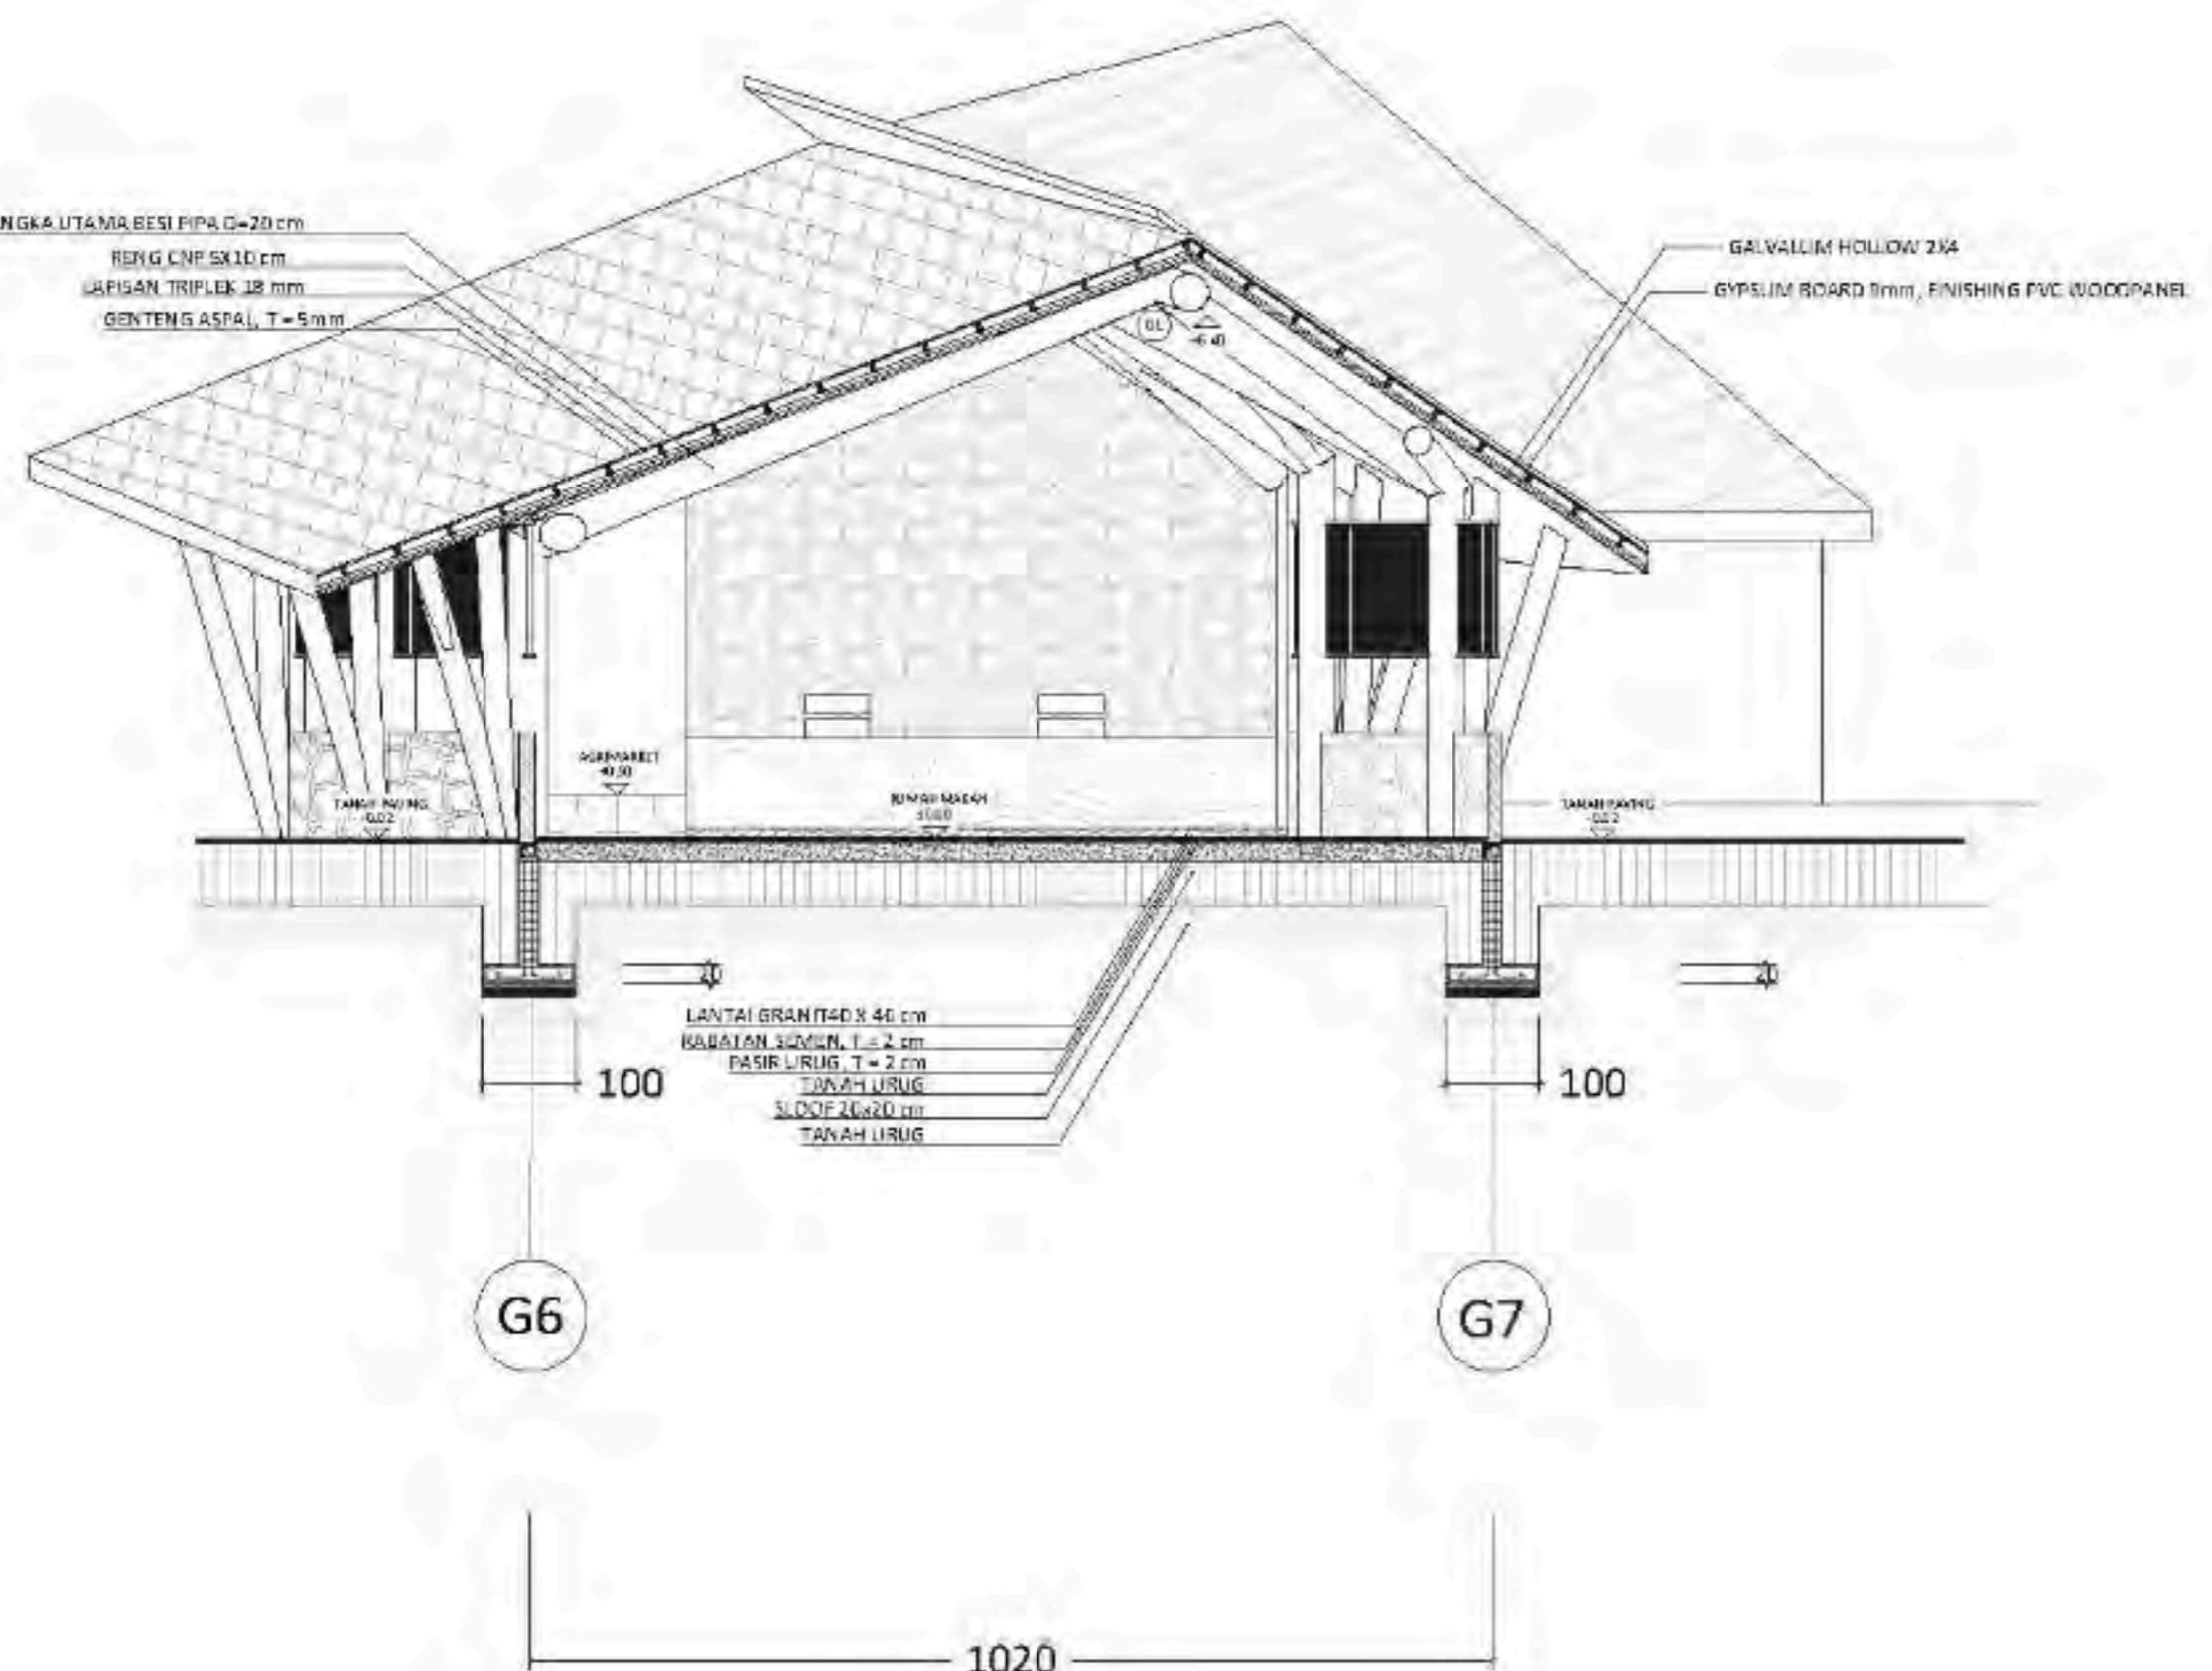

**POTONGAN AA 2**  
**RUMAH MAKAN DAN AGRIMARKET**

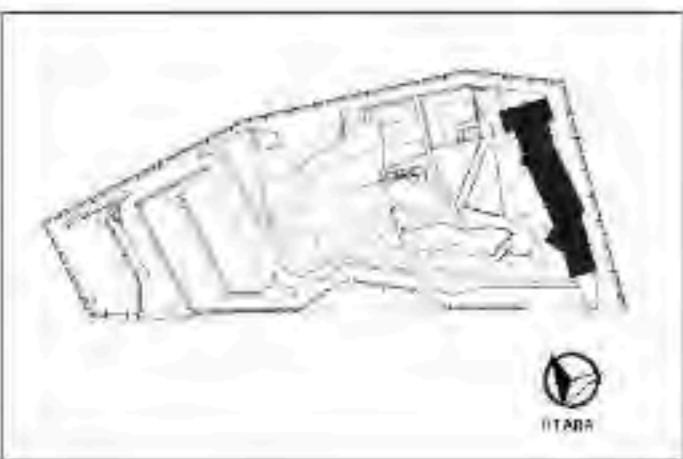

**ARCHITECTURE**  
UIN MALANG - INDONESIA

PRODI TEKNIK ARSITEKTUR,  
FACULTAS SAINS & TEKNOLOGI  
UNIVERSITAS ISLAM NEGERI  
MAULANA MALIK IBRAHIM MALANG

**JUDUL PERANCANGAN :**

BATU AGRU MUSEUM :  
INTERACTIVE ARCHITECTURE FOR  
BETTER MUSEUM

**LOKASI PERANCANGAN :**

JL. JACK D. PESANGGRAHAN,  
KOTA BATU  
JAWA TIMUR

**DIRANCANG OLEH :**

SHAFIA KAMILA PUTRI CAHYANI  
19660072

**DOSEN PEMBIMBING 1 :**

PRIMA KURNIAWATY, S.T., M.SI

**DOSEN PEMBIMBING 2 :**

ELDKRUMUTIARA, M.T.

**JUDUL GAMBAR :**


POTONGAN B-B  
RUMAH MAKAN DAN AGRIMARKET

**SKALA :**

1:250

**NO. GAMBAR :**

ARS-41

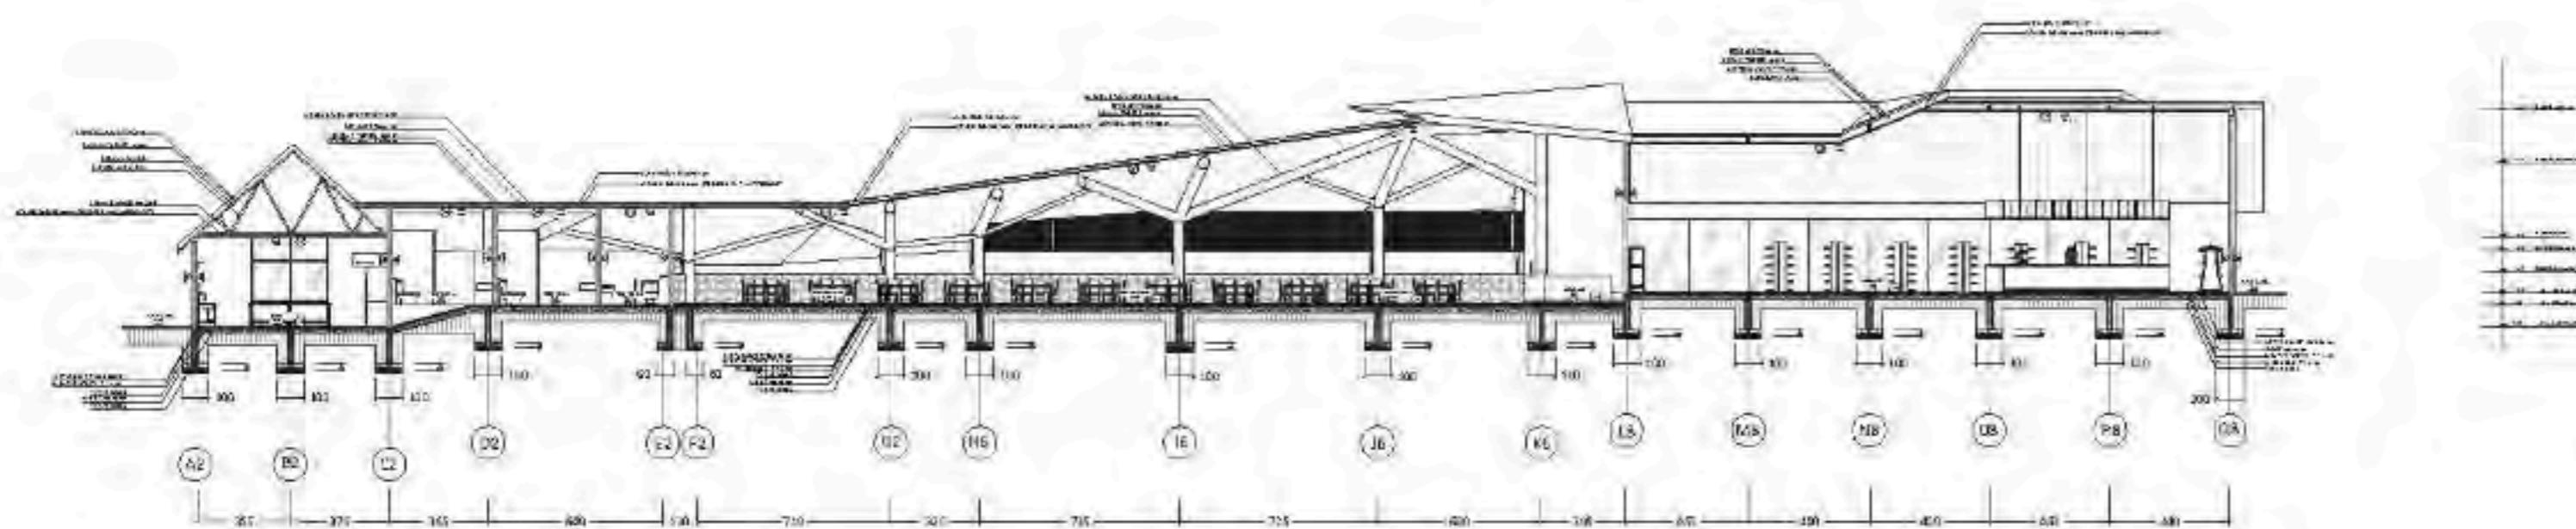

**POTONGAN B-B**  
**RUMAH MAKAN DAN AGRIMARKET**

# APREB



The image is a comprehensive collage of architectural and planning documents for the Batu Agrimuseum. It includes:

- Project Info:** A detailed description of the museum's purpose as an agricultural education center, its location in Batu, and its mission to promote local agriculture and biodiversity.
- DESIGN CONCEPT:** A central section featuring the word "LOKET" (Ticket Counter) in large letters. It includes:
  - FUNGSI PRIMER:** Education, tourism, community, and research.
  - FUNGSI SEDERHANA:** Theoretical study, interaction with nature, exhibition, and shop and rest.
  - FUNGSI TERKINI:** Agriculture gallery, agro-science, practical agriculture, and mini food forest.
- Site Plan:** A map showing the "SITE" area, "Loket 1000", and "2.08 Ha".
- Architectural Renderings:** Various views of the building's exterior and interior, including perspectives of the lobby, exhibition halls, and a restaurant.
- Section and Elevation Drawings:** Detailed technical drawings showing the building's cross-sections and elevations.
- Interior Details:** Renderings of the interior spaces, including a restaurant, exhibition areas, and a gift shop.



# MAJALAH



# BATU AGRI-MUSEUM : INTERACTIVE ARCHITECTURE FOR BETTER MUSEUM



|                   |                              |
|-------------------|------------------------------|
| Nama              | : SHAFA KAMILA PUTRI CAHYANI |
| Pembimbing 1      | : PRIMA KURNIAWATY           |
| Pembimbing 2      | : ELOK MUTIARA               |
| Tipologi Bangunan | : WISATA EDUKASI AGRIMUSEUM  |
| LOKASI            | : PESANGGRAHAN, KOTA BATU    |
| Luas Tapak        | : 2.07 Ha                    |

Kota Batu, yang juga dikenal sebagai KWB atau Kota Wisata Batu, memiliki pesona alam yang luar biasa dan berbagai julukan yang menggambarkan keindahannya. Berlokasi di ketinggian 700 - 2000 meter di atas permukaan laut dengan suhu rata-rata 22°C, Kota Batu menawarkan pemandangan eksotis yang memikat. Dikelilingi oleh gugusan pegunungan Arjuna, Welirang, Anjasmoro, Panderman, dan Pegunungan Banyak, tidak heran jika Belanda pernah menjuluki kota ini sebagai "De Kleine Switzerland" atau Swiss Kecil.

Keberagaman potensi wisata di Kota Batu mendorong pemerintah setempat untuk mempercepat pengembangan usaha pariwisata, termasuk pengembangan destinasi dan industri wisata, terutama di bidang agriwisata. Kota Batu terkenal dengan pertaniannya, wilayah ini memiliki tanah yang sangat subur, terdiri dari empat jenis tanah: Andosol, Kambisol, Aluvial, dan Latosol.

Inovasi perpaduan wisata dan pertanian di Kota Batu telah menghasilkan berbagai atraksi seperti petik apel dan panen stroberi, menjadikannya kota Agrowisata yang cocok untuk dikunjungi. Pengembangan agriwisata tidak hanya berfungsi sebagai hiburan, tetapi juga sebagai sarana edukasi. Pemerintah diharapkan untuk terus mengembangkan wisata berbasis edukasi guna menarik lebih banyak wisatawan.

Sebagai destinasi wisata yang mengusung konsep pendidikan, museum dapat menjadi alternatif wisata edukasi yang menarik. Namun, sayangnya, hingga kini belum ada museum bertema agrikultur di Kota Batu. Pengadaan museum agrikultur akan melengkapi potensi wisata edukasi di kota ini, menawarkan pengalaman belajar yang menyenangkan dan mendalam tentang pertanian.

Namun, dewasa ini objek wisata museum kurang diminati oleh pengunjung karena terkesan kuno dan tidak menarik lagi. Hal ini menjadi poin penting perancangan Agrimuseum Kota Batu yang dirancang untuk meningkat minat pengunjung berwisata ke museum.

Perancangan Agrimuseum Kota Batu terletak di Jl. Jack D, Pesanggrahan, Kota Batu. Letaknya sangat strategis berada di jantung Kota Batu tepat berada di belakang Balai Among Tani Kota Batu.

Batu Agrimuseum ini menggunakan pendekatan *Interactive Architecture* dengan 3 poin utama yaitu *Exhilarated*, menyenangkan oleh pengunjung, *Communicating*, terjadi komunikasi sehingga pengunjung lebih aktif, dan *Evolve*, berjalan sesuai urutan waktu dimana museum ini menggunakan sistem alur perjalanan sehingga pengunjung dapat merasakan pengalaman meruap oleh waktu yang bertahap, membuat sebuah alur ceritanya sendiri.



Pertama - tama pengunjung akan memasuki zona loket untuk membeli tiket. Sistem pembeliannya menggunakan mesin dan pembayaran *cashless* guna mempermudah (*exhilarated*) proses *check in* pengunjung ke wisata museum.



Selanjutnya pengunjung akan mulai memasuki bangunan museum yang memiliki 4 lantai *split level*. Penerapan *interactive architecture* oleh teknologi sangat terasa pada desain interior yang memadukan desain ruangan sesuai waktu sejarah agrikultur dan teknologi interaktif





Pada zona ketiga pengunjung sudah mulai diajak untuk merasakan alam (*Communicating*) namun masih dikombinasikan dengan teknologi interaktif berupa kubikal *smart glass* pada zona *Interactivity with Nature*



Selanjutnya adalah proses pengunjung merasakan alam sebenarnya dengan praktik berkebun atau menanam padi.



Terakhir, pengunjung disuguhkan masakan khas jawa yang bahannya berasal dari pertanian di Kota Batu sebagai bentuk besar dari aktivitas pengelanan awal agrikultur yang disuguhkan wisata agrimuseum hingga zona rumah makan dan agrimarket

