



UNIVERSITAS ISLAM NEGERI
MAULANA MALIK IBRAHIM
MALANG



ARCHITECTURE
UIN MALANG - INDONESIA

LAPORAN TUGAS AKHIR
Design Report

EDU-VACUATION PADA MADRASAH
DENGAN MASJID KOMUNITAS
DI KAWASAN HUNTARA PASCA
ERUPSI SEMERU
PENDEKATAN RESILIENSI

ALIYA RIZQY DHIYARA
19660103


TARRANITA KUSUMADEWI, M.T
ELOK MUTIARA, M.T

PRODI TEKNIK ARSITEKTUR
FAKULTAS SAINS DAN TEKNOLOGI
UIN MAULANA MALIK IBRAHIM MALANG
2023

LEMBAR PENGESAHAN PEMBIMBING

Laporan Tugas Akhir ini telah disahkan untuk diujikan pada 3 Mei 2024

Malang, 20 Juni 2024

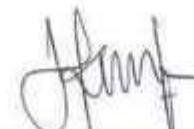

Tarranita Kusumadewi, M.T
NIP. 19790913 200604 2 001

(Pembimbing 1)



Elok Mutiara, M.T
NIP. 19760528 200604 2 003

(Pembimbing 2)



LEMBAR PENGESAHAN SIDANG TUGAS AKHIR

Laporan Tugas Akhir ini telah dipertahankan di hadapan Dewan Pengaji Tugas Akhir dan diterima sebagai salah satu syarat memperoleh gelar Sarjana Arsitektur (S.Ars) di UIN Maulana Malik Ibrahim Malang.

Oleh :

Nama Mahasiswa : Aliya Rizqy D.
NIM Mahasiswa : 19660103
Judul Tugas Akhir : Edu-vacuation pada Madrasah dengan Masjid Komunitas
di Kawasan Huntara pasca Erupsi Semeru
Tanggal Ujian : 3 Mei 2024
Disetujui oleh : 

1. Andi Baso Mappaturi, M.T.
NIP. 19780630 200604 1 001

(Ketua Pengaji)

2. Handa Samudro, M. Ars.
NIP. 19961028 202012 1 001

(Anggota Pengaji 1)

3. Tarranita Kusumadewi, M.T.
NIP. 19790913 200604 2 001


(Anggota Pengaji 2/ Sekretaris Pengaji)

4. Elok Mutiara, M.T.
NIP. 19760528 200604 2 003

(Anggota Pengaji 3)



Mengetahui
Ketua Program Studi Teknik Arsitektur

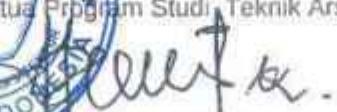
Dr. Nuniik Junara, M.T.
NIP. 19710426 200501 2 005

PERNYATAAN ORISINALITAS KARYA

Saya yang bertanda tangan di bawah ini :

Nama Mahasiswa : Aliya Rizqy D.
NIM Mahasiswa : 19660103
Program Studi : Teknik Arsitektur
Fakultas : Sains dan Teknologi

Dengan ini saya menyatakan, bahwa isi sebagian maupun keseluruhan laporan Tugas Akhir saya dengan judul :

EDU-VACUATION PADA MADRASAH DENGAN MASJID KOMUNITAS DI KAWASAN HUNTARA PASCA ERUPSI SEMERU

adalah benar-benar hasil karya intelektual mandiri, diselesaikan tanpa menggunakan bahan-bahan yang tidak diijinkan dan bukan merupakan karya pihak lain yang saya akui sebagai karya sendiri. Semua referensi yang dikutip maupun dirujuk telah ditulis secara lengkap pada daftar pustaka. Apabila ternyata pernyataan ini tidak benar, saya bersedia menerima sanksi sesuai peraturan yang berlaku.

Malang, 20 Juni 2024
yang membuat pernyataan;





Aliya Rizqy

19660103

LEMBAR PERNYATAAN LAYAK CETAK

Yang bertanda tangan dibawah ini :

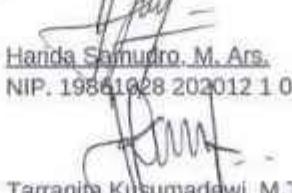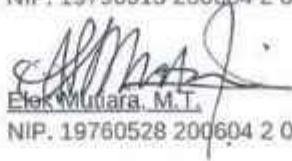1. 
Andi Baso Mappaturi, M.T.
NIP. 19780630 200604 1 001
(Ketua Pengaji)
2. 
Handa Samudro, M. Ars.
NIP. 19861028 202012 1 001
(Anggota Pengaji 1)
3. 
Tarranita Kusumadewi, M.T.
NIP. 19790913 200604 2 001
(Anggota Pengaji 2/ Sekretaris Pengaji)
4. 
Elek Mutiara, M.T.
NIP. 19760528 200604 2 003
(Anggota Pengaji 3)

dengan ini menyatakan bahwa :

Nama Mahasiswa : Aliya Rizqy Dhiyara
NIM Mahasiswa : 19660103
Judul Tugas Akhir : Edu-vacuation pada Madrasah dengan Masjid Komunitas
di Kawasan Huntara pasca Erupsi Semeru

telah melakukan revisi sesuai catatan revisi sidang tugas akhir dan dinyatakan **LAYAK** cetak
berkas/laporan Tugas Akhir tahun 2024. Demikian pernyataan layak cetak ini disusun untuk
digunakan sebagaimana mestinya.



KATA PENGANTAR

Assamulaikum Wr.Wb.

Puji syukur penulis panjatkan kepada Allah SWT yang telah melimpahkan taufik, hidayah, dan rahman rahim-Nya dst,

Alhamdulillah laporan sidang dengan judul "*Edu-vacuation pada Madrasah dengan Masjid Komunitas di Kawasan Huntara pasca Erupsi Semeru*" telah dapat di selesaikan. Selama pengerjaan penulisan laporan ini penulis berterimakasih oleh berbagai macam pihak atas dukungannya selama ini. Terutama kepada:

1. Dosen Pembimbing 1 dan 2
 - Bu Suci Senjana, M.A. selaku dosen pembimbing selama penulisan laporan seminar proposal
 - Bu Tarranita Kusumadewi, M.T. selaku dosen pembimbing 1 selama penulisan laporan seminar hasil
 - Bu Elok Mutiara, M.T. selaku dosen pembimbing 2 selama penulisan laporan seminar hasil
2. Dosen Penguji
 - Bapak Pudji Wismantara, M.T. selaku penguji pada seminar hasil
 - Bapak Andi Baso Mappaturi, M.T. selaku penguji pada pra-sidang dan sidang
 - Bapak Harida Samudro, M.Ars. selaku penguji pada sidang
3. Seluruh dosen dan tenaga pendidikan Arsitektur UIN Malang selama masa perkuliahan
4. Keluarga yang selalu mendukung
5. Teman-teman Arsitektur UIN Malang angkatan 2019 yang mendukung dan berjuang bersama selama ini
6. Dan teman-teman lainnya yang tidak bisa disebutkan namanya satu-persatu

Penulis menyadari bahwa dalam laporan seminar hasil ini masih banyak kekurangan dan membutuhkan penyempurnaan. Oleh karena itu, diperlukan banyak penelitian yang berkelanjutan sesudahnya untuk memberikan sumbangan pengetahuan mengenai mitigasi bencana pada sarana pendidikan di masa mendatang. Penulis juga mengharapkan kritik dan saran yang membangun sehingga laporan seminar hasil ini dapat bermanfaat di kemudian hari.

Wassamualaikum Wr.Wb.

Malang, 20 Juni 2023

Penulis



Nama Mahasiswa : Aliya Rizqy Dhiyara.
NIM : 19660103
Pembimbing 1 : Tarranita Kusumadewi, M.T.
Pembimbing 2 : Elok Mutiara, M.T.

ABSTRAK

Erupsi Gunung Semeru pada 4 Desember 2021 menyebabkan kerusakan besar pada rumah dan infrastruktur di Kabupaten Lumajang. Bencana ini membuat banyak penduduk kehilangan tempat tinggal dan memerlukan bantuan segera. Sebagai tanggapan, pemerintah membangun kawasan hunian sementara yang dilengkapi dengan fasilitas umum di Desa Sumbermujur untuk para pengungsi. Tujuan utama dari proyek ini adalah merancang sarana pendidikan di kawasan hunian sementara tersebut, yaitu madrasah untuk jenjang MI, MTs, dan MA, dengan fokus pada mitigasi bencana dan resiliensi. Metode perancangan mencakup penggunaan prinsip-prinsip edu-secure, yang menjamin keamanan pendidikan, edu-comfort, yang memastikan kenyamanan belajar, eva-secure, yang menjamin keamanan evakuasi, dan eva-safety, yang memastikan keselamatan selama evakuasi. Madrasah ini dirancang agar tidak hanya berfungsi sebagai tempat belajar-mengajar, tetapi juga dapat digunakan sebagai tempat evakuasi ketika terjadi bencana di masa depan. Hasil dari perancangan ini menunjukkan bahwa madrasah yang dibangun mampu menyediakan lingkungan belajar yang aman, nyaman, dan resilient terhadap bencana. Selain itu, kawasan ini juga dilengkapi dengan masjid komunitas yang berfungsi sebagai pusat informasi dan mitigasi bencana. Masjid ini terhubung dengan seluruh kawasan dan berfungsi sebagai pos komando bencana serta sarana edukasi kebencanaan bagi siswa-siswi madrasah. Proyek ini memberikan solusi komprehensif untuk pendidikan dan kesiapsiagaan bencana, membantu masyarakat menjadi lebih tangguh dalam menghadapi bencana di masa depan.

Kata kunci : Bangunan mitigasi bencana, Madrasah, Masjid komunitas, Resiliensi, Edu-Vacuation



Student Name : Aliya.Rizqy Dhiyara.
NIM : 19660103
Advisor 1 : Tarranita Kusumadewi, M.T.
Advisor 2 : Elok Mutiara, M.T.

ABSTRACT

The eruption of Mount Semeru on December 4, 2021, caused significant damage to homes and infrastructure in Lumajang Regency. Many residents lost their homes and urgently needed assistance. In response, the government established temporary housing areas equipped with public facilities in Sumbermujur Village for the displaced. The main goal of this project was to design an educational facility within the temporary housing area—a madrasah (school) for elementary, junior high, and high school levels—with a focus on disaster mitigation and resilience. The design principles included edu-secure (ensuring educational safety), edu-comfort (ensuring a comfortable learning environment), eva-secure (ensuring evacuation safety), and eva-safety (ensuring safety during evacuation). The madrasah was designed not only for teaching but also as an evacuation center during future disasters. The project demonstrated that the constructed madrasah could provide a safe, comfortable, and resilient learning environment. Additionally, the area included a community mosque serving as a disaster information and mitigation center. The mosque was connected to the entire area and served as a disaster command post and an educational resource for madrasah students. Overall, this project offered a comprehensive solution for education and disaster preparedness, helping the community become more resilient in the face of future disasters.

Keywords: *Disaster mitigation buildings, Madrasah, Community mosque, Resilience, Edu-evacuation*



اسم الطالبة : عليه رزقي ذيارة
رقم الطالبة ١٩٦٦٠٤٣
المشرف الأول : تارانينا كوسوماديوسي، ماجستير
المشرف الثاني : إلوك موتيارا، ماجستير

ملخص

تورة جبل سيمبرو في ٤ ديسمبر ٢٠٢١ أدت إلى أضرار كبيرة في المنازل والبنية التحتية في مقاطعة لوماجانج. فقد العدد من السكان منازلهم واحتاجوا بشكل عاجل إلى المساعدة. ردًا على ذلك، أنشأت الحكومة مناطق سكن مؤقتة مجهزة بمرافق عامة في قرية سوميرموجور للنازحين. الهدف الرئيسي لهذا المشروع كان تصميم منشأة تعليمية داخل منطقة السكن المؤقتة - مدرسة (مدرسة) للمستويات الابتدائية والإعدادية والثانوية - مع التركيز على مكافحة الكوارث والمررونة. شملت مبادئ التصميم **edu-comfort** (ضمان السلامة التعليمية) و **eva-secure** (ضمان السلامة أثناء بيئة تعليمية مريحة) و **eva-safety** (ضمان السلامة أثناء الإخلاء). تم تصميم المدرسة ليس فقط للتدريس ولكن أيضًا كمركز للإخلاء خلال الكوارث المستقبلية. أظهر المشروع أن المدرسة التي تم بناؤها يمكن أن توفر بيئة تعليمية آمنة ومرحية ومررونة. بالإضافة إلى ذلك، شملت المنطقة مسجداً مجتمعياً يعمل كمركز للمعلومات ومكافحة الكوارث: كان المسجد متصلاً بالمنطقة يأكلها وكان يعمل كمركز قيادة للكوارث ومورد تعليمي لطلاب المدرسة. بشكل عام، قدم هذا المشروع حلًا شاملًا للتعليم والاستعداد للكوارث، مما ساعد المجتمع على أن يصبح أكثر مررونة في م

الكلمات الرئيسية: مباني التخفيف من الكوارث، المدرسة، المسجد المجتمعي، المررونة، الإجلاء التعليمي



DAFTAR ISI

BAB 1 : PROFIL RANCANGAN 1

Fakta objek perancangan	2
Isu Desain	2
Tujuan rancangan	2
Deskripsi objek	2
Kriteria Desain	3
Data Tapak	3

BAB 2 : PROSES RANCANGAN 4

Skema proses rancangan	5
------------------------	---

BAB 3 : KONSEP RANCANGAN 6

Konsep Makro	7
Konsep Tapak	8
Konsep Bentuk dan Tampilan	9
Konsep Ruang	10
Konsep Struktur dan Utilitas	11

BAB 4 : HASIL RANCANGAN 12

Hasil Rancangan Tapak	13
Hasil Rancangan Bentuk	15
Hasil Rancangan Evakuasi	17
Hasil Rancangan Ruang	21
Hasil Rancangan Struktur dan Utilitas	22

BAB 5 : PENUTUP 27

Kesimpulan	28
Saran	28

DAFTAR PUSTAKA 30

LAMPIRAN




BAB
1



ARCHITECTURE
UIN MALANG - INDONESIA

**PROFIL
RANCANGAN**

Perancangan madrasah dengan masjid komunitas untuk memenuhi kebutuhan sarana pendidikan pada kawasan hunian sementara yang menggunakan pendekatan Resiliensi sebagai bentuk kebangkitan masyarakat Lumajang pasca erupsi semeru.

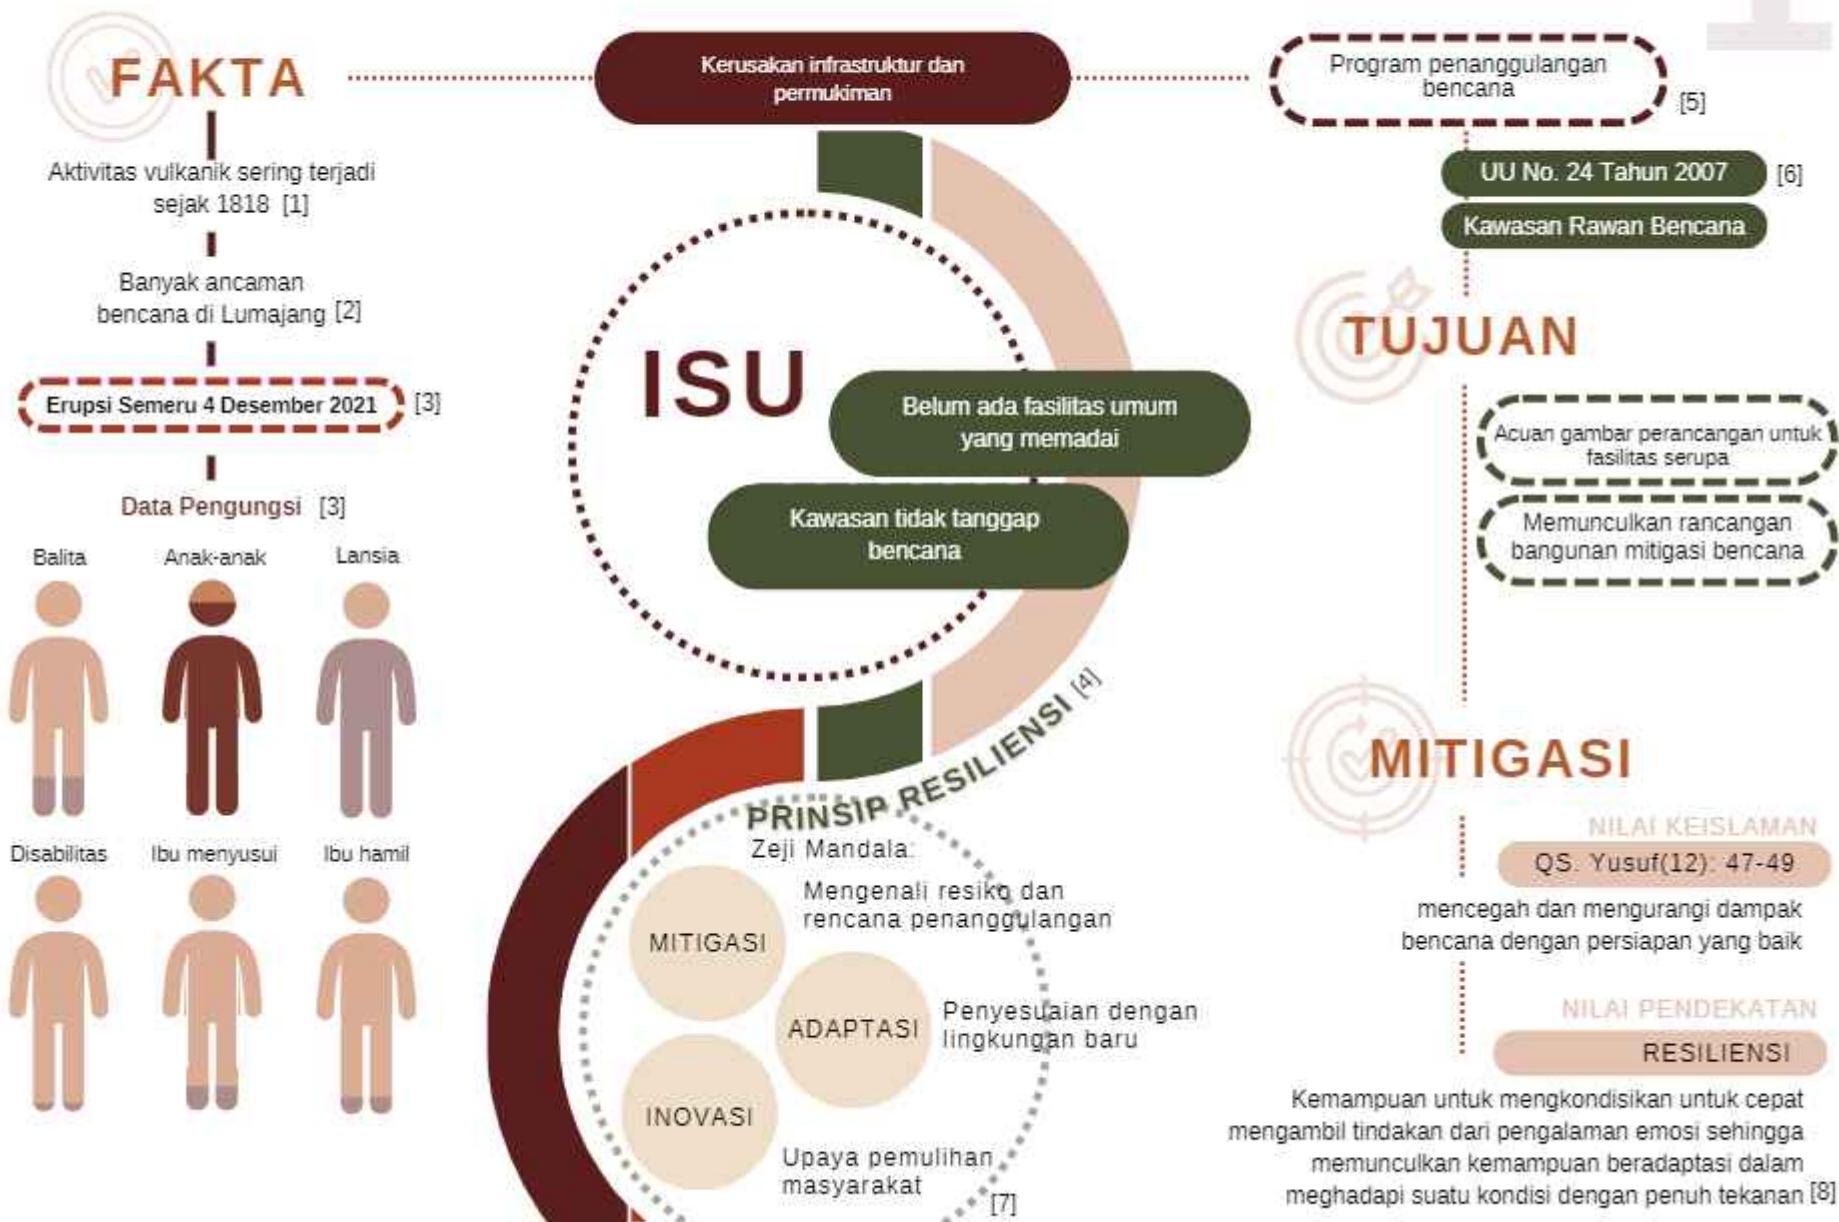

1

FUNGSI



KRITERIA DESAIN

MITIGASI

ALUR EVAKUASI [11]


SHELTER BENCANA

PENDIDIKAN

KEGIATAN SOSIAL

TAPAK

HUNTARA SEMERU

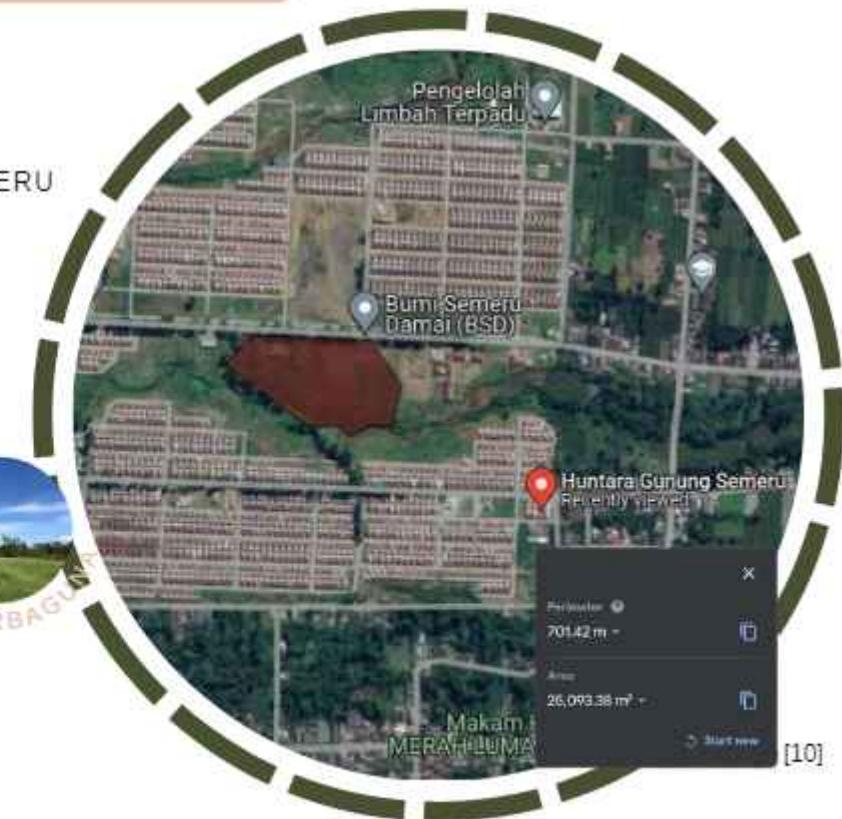


BAB
2



ARCHITECTURE
UIN MALANG - INDONESIA

**PROSES
RANCANGAN**

SKEMA PROSES RANCANGAN

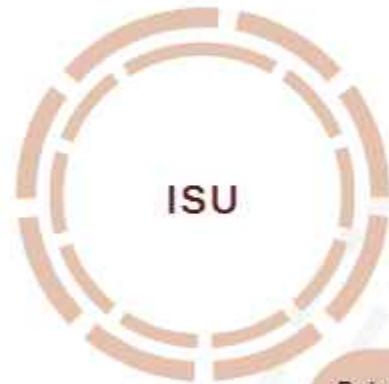

menurut Zeji Mandala:
Resiko & Proteksi [4]




EDU-SECURE
Konsep tapak, ruang

EDU-COMFORT
Konsep ruang, utilitas

EVA-RESCUE
Konsep tapak, evakuasi,
utilitas

EVA-SECURE
Konsep struktur

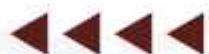

QS. Yusuf(12): 47-49

Menurut buku Himpunan Putusan Tarjih Muhammadiyah, ayat ini menjelaskan mengenai mitigasi bencana dan kesiapsiagaan. Sehingga baiknya kita mencegah dan mengurangi dampak bencana dengan persiapan yang baik ke depannya.

BAHAYA
Potensi datangnya abu vulkanik saat bencana serupa (ISU)

MITIGASI
Menyediakan tapak yang dapat mengurangi dampak bencana (MAKRO)

KAPASITAS
Jumlah korban bencana, klasifikasi, dan kebutuhannya (FAKTA)

ADAPTASI
Penyediaan fasilitas madrasah dan masjid komunitas yang dapat menjadi shelter bencana saat diperlukan, pemanfaatan material lokal (ANALISIS RUANG, FASAD)

KERENTANAN
Rentan terhadap abu vulkanik jika arah angin menuju tapak saat terjadi bencana (FAKTA)

INOVASI
Kemiringan atap yang cukup untuk meluncurkan abu vulkanik pada atap, perkuatan struktur tengah jika terjadi gempa, shelter sebagai mitigasi bencana jika terdapat pengungsi dari daerah lain, menjadi sekolah mitigasi bencana (ANALISIS RUANG, FASAD, STRUKTUR)

BAB
3



**KONSEP
RANCANGAN**

KONSEP MAKRO



TITIK KUMPUL
Tempat berkumpul masyarakat sebagai pusat kegiatan atau sebagai titik evakuasi




KESATUAN
Kesatuan struktur yang menciptakan ketahanan dan kekuatan, dan kesatuan masyarakat dalam beraktivitas

Kebutuhan madrasah dengan masjid komunitas di lingkungan huntara

Menghadirkan madrasah dengan masjid komunitas pada lingkungan huntara

Bangunan yang dapat menyediakan tempat evakuasi sementara

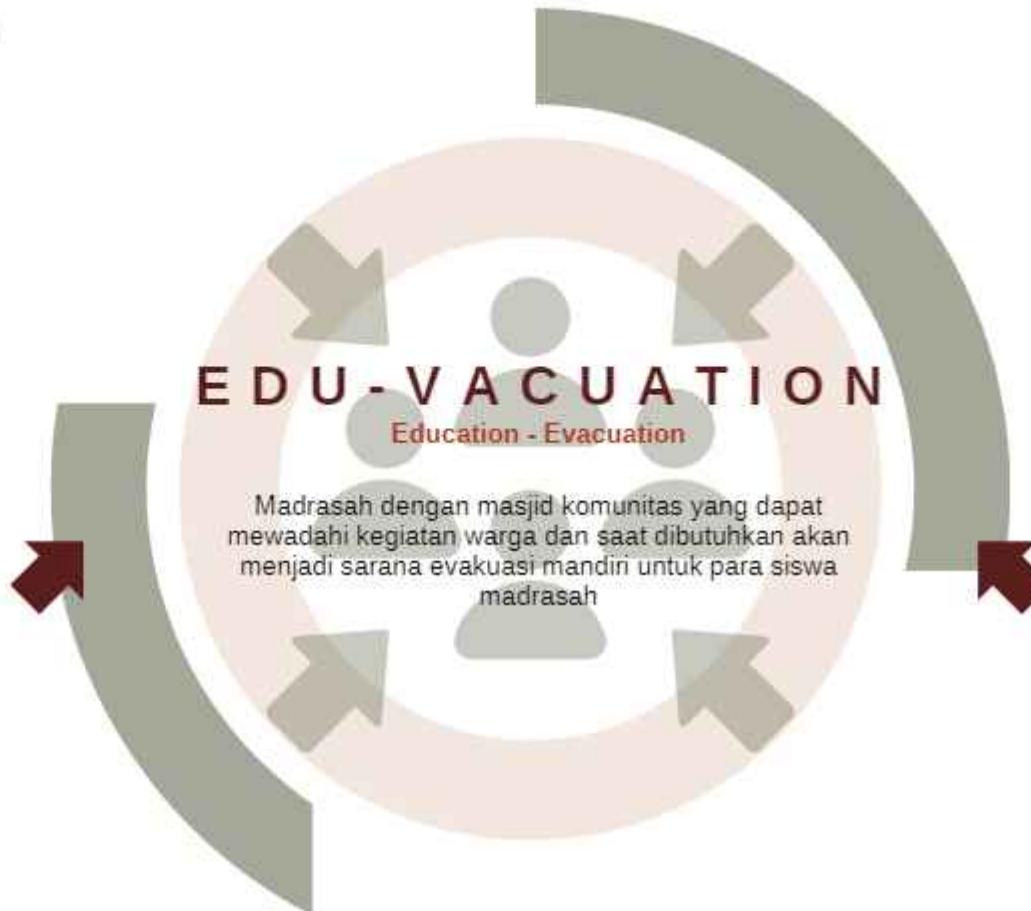

EDUCATION SECURE

Menghadirkan suasana yang aman baik dari kriminalitas ataupun hal lainnya yang dapat menghambat aktivitas pengguna.



EDUCATION COMFORT

Menciptakan suasana yang nyaman bagi pengguna sehingga aktivitas dapat berjalan secara maksimal.



EVACUATION RESCUE

Keselamatan masyarakat saat terjadi bencana, memudahkan proses evakuasi. Menyediakan tempat evakuasi dan perlindungan



EVACUATION SECURE

Menghadirkan suasana yang aman baik dari kriminalitas ataupun hal lainnya yang dapat menghambat aktivitas pengguna.


3



QS. Yusuf : 47-49
(Kesiapsiagaan)


KONSEP TAPAK

AKSESIBILITAS DAN SIRKULASI

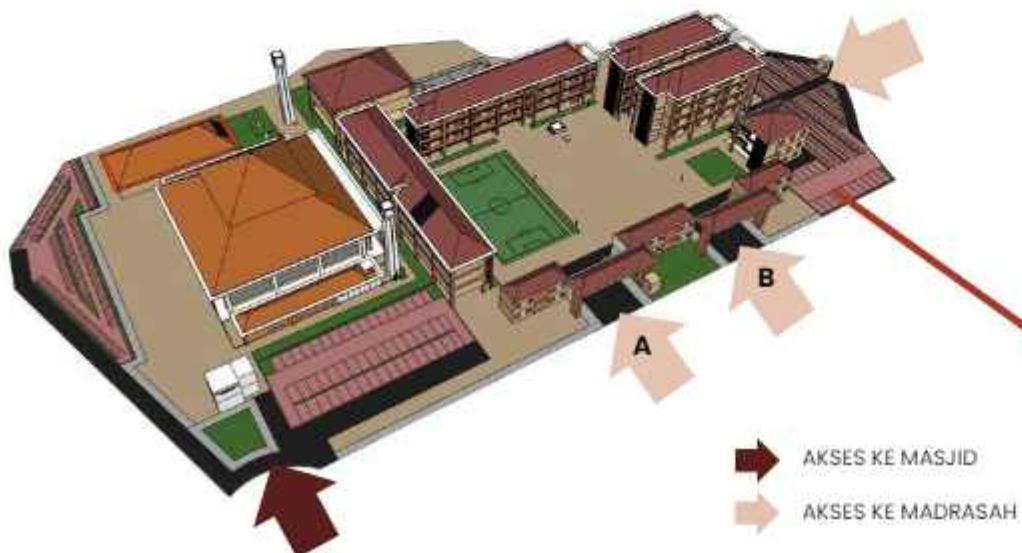

GEBANG MADRASAH DIBUAT SENADA DENGAN ATAP BANGUNAN MADRASAH DAN DILENGKAPI DENGAN POS SATPAM UNTUK MENINGKATKAN KEAMANAN MADRASAH

3

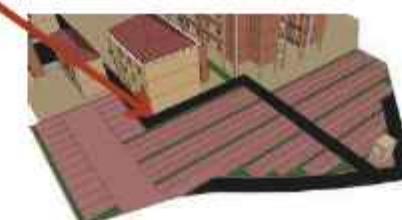

PARKIRAN MADRASAH BERADA DI SISI PALING BARAT TAPAK KARENA DEKAT DEKAT PINTU AKSES SEHINGGA MUDAH UNTUK KELUAR MASUK




MEMISAHKAN PARKIRAN MOBIL DAN MOTOR PADA MASJID SEHINGGA MEMILIKI KAPASITAS YANG MENCUKUPI DAN MEMILIKI LAHAN YANG LUAS SEBAGAI TITIK KUMPUL EVAKUASI

LAHAN PARKIR DAPAT DIALIHFUNGSIKAN MENJADI BAGIAN DARI TITIK KUMPUL EVAKUASI SAAT DIBUTUHKAN


- EVA-RESCUE
- EVA-SECURE
- EDU-SECURE
- EDU-COMFORT

KONSEP BENTUK & TAMPILAN


3

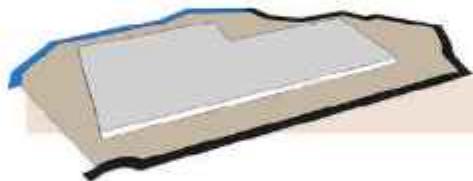



DI DAPAT DARI REGULASI

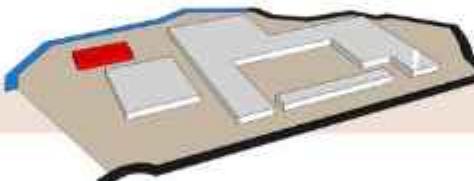

SIRKULASI DAN AREA EVAKUASI

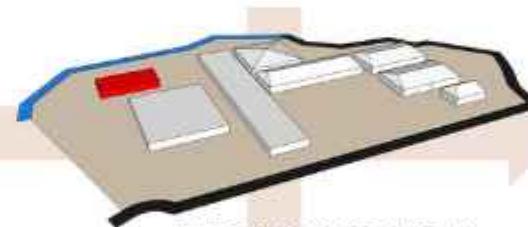

PEMECAHAN MASSA UNTUK MENGALIRKAN ANGIN PADA TAPAK DAN BANGUNAN

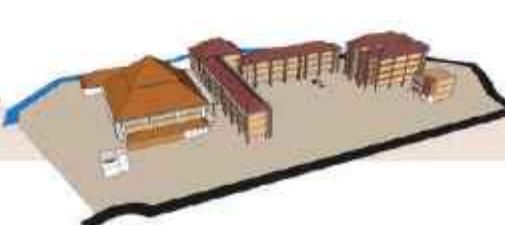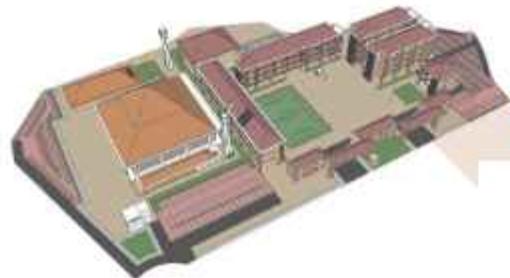

PANAMBAHAN LANTAI UNTUK MENCUKUPI PENGGUNA RUANG



PANAMBAHAN LANTAI UNTUK MENCUKUPI PENGGUNA RUANG



MEMBERI BUKAAN PADA BAGIAN UTARA DAN SELATAN BANGUNAN UNTUK MENGALIRKAN ANGIN KE DALAM RUANGAN DAN MENDAPAT CAHAYA ALAMI DI SIANG HARI

MENGGUNAKAN ATAP DENGAN KEMIRINGAN DIATAS 35° SEHINGGA RUANGAN DIBAWAHNYA TIDAK TERASA PANAS DAN UNTUK MENJATUHKAN ABU VULKANIK YANG TERBAWA ANGIN



PENGGUNAAN SECONDARY SKIN SEBAGAI PENGHALANG TERIK MATAHARI LANGSUNG DI SISI TIMUR DAN BARAT BANGUNAN



EVA-RESCUE



EVA-SECURE




EDU-SECURE




EDU-COMFORT

KONSEP RUANG MADRASAH

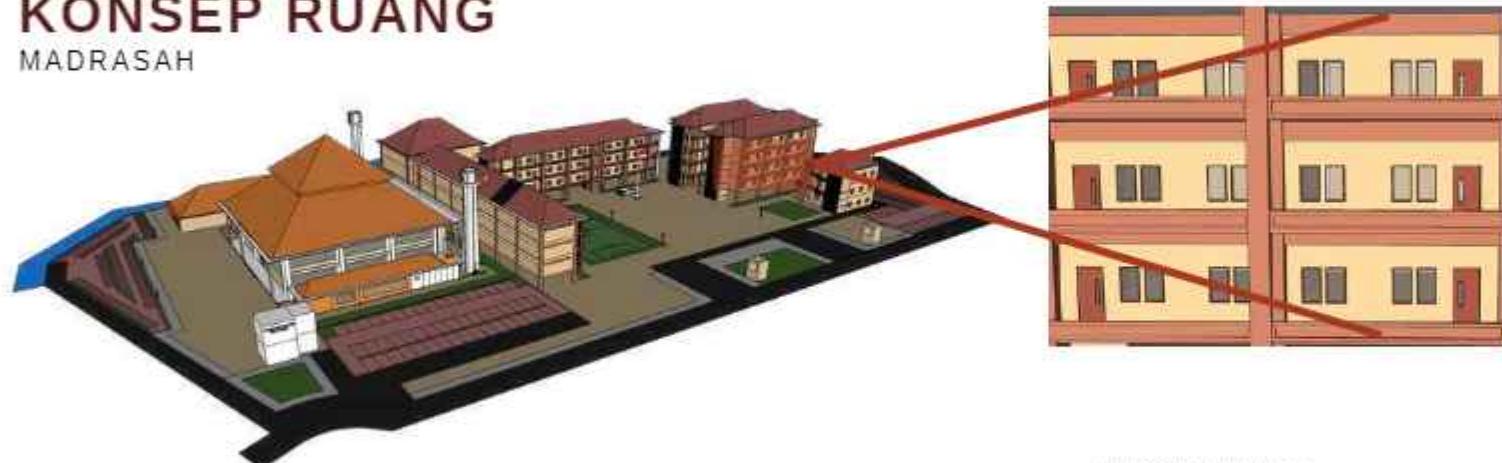


3

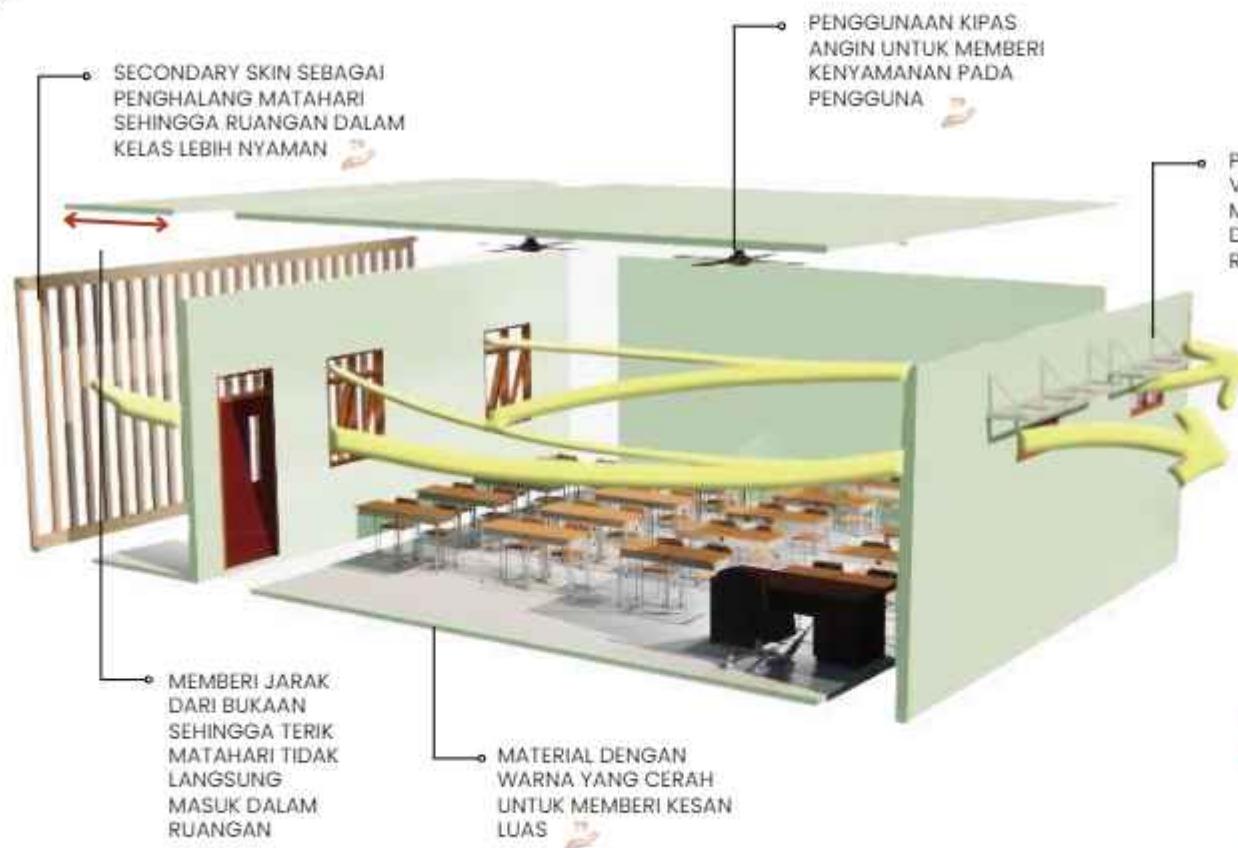

- EVA-RESCUE
- EVA-SECURE
- EDU-SECURE
- EDU-COMFORT

KONSEP STRUKTUR & UTILITAS

3

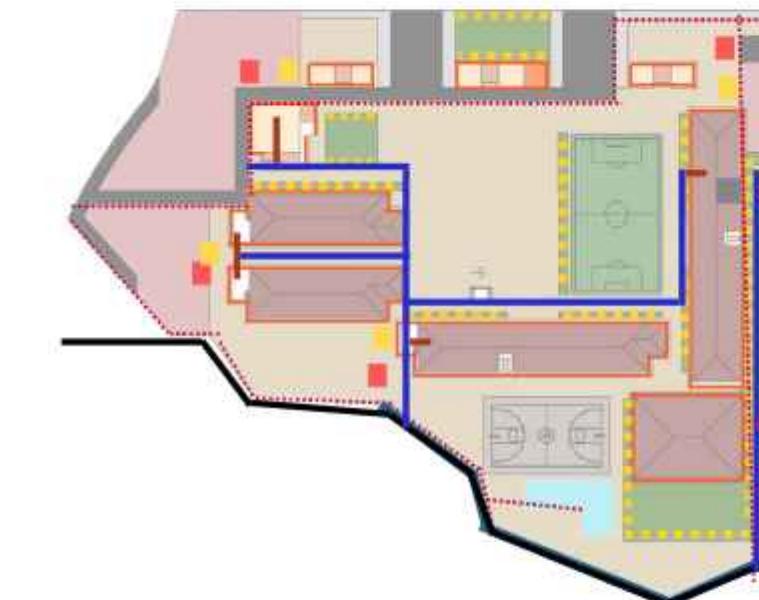

SUMUR RESAPAN

TALANG AIR HUJAN

BIOPORI

RAINWASTING HARVESTING

PIPA DISTRIBUSI KAWASAN


PIPA DISTRIBUSI TAPAK

PIPA MENUJU SUMUR BAWAH SETIAP BANGUNAN

SEPTIC TANK

DRAINASE TAPAK

KOLAM PENAMPUNGAN

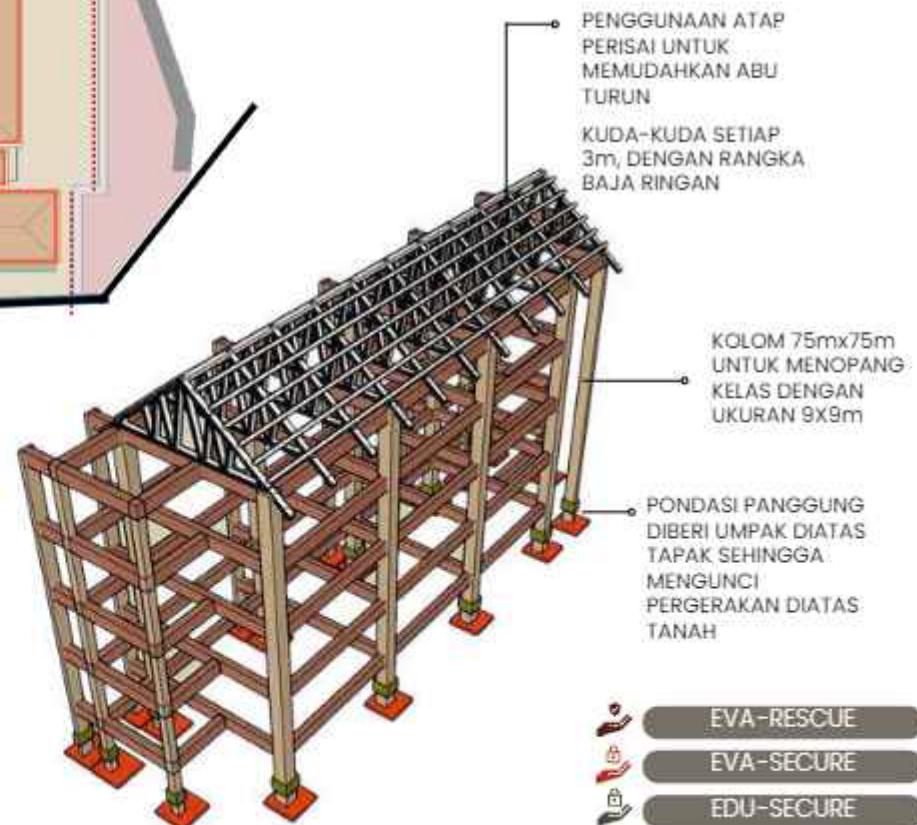

EVA-RESCUE



EVA-SECURE



EDU-SECURE



EDU-COMFORT

BAB
4

**HASIL
RANCANGAN**



4

HASIL RANCANGAN TAPAK






AREA PARKIR
LAPANGAN



SEBELUMNYA



- ▶ AKSES KENDARAAN MASUK
- ▶ AKSES KENDARAAN KELUAR

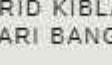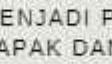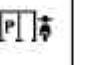

PERUBAHAN PELETAKAN BANGUNAN DIMANA MASJID MENJADI PUSAT DALAM TAPAK DAN HADAP BANGUNAN LAIN MENGIKUTI GRID KIBLAT YANG BERASAL DARI BANGUNAN MASJID

PERUBAHAN PENEMPATAN AREA PARKIR UNTUK MEMUDAHKAN DALAM TAPAK SEHINGGA LEBIH EFISIEN

PERUBAHAN PELETAKAN LAPANGAN MENJADI BERADA DI DEPAN MASMING-MASMING BANGUNAN SEKOLAH SEBAGAI BATAS DAN MEMUDAHKAN DALAM EVAKUASI SAAT TERJADI BENCANA

4

HASIL RANCANGAN TAPAK SIRKULASI



PERUBAHAN PELETAKAN PARKIR DAN PEMISAHAN AREA PARKIR ANTAR PENGGUNA MENYESUAIKAN KEBUTUHAN PENGGUNA SETIAP BANGUNAN

SIRKULASI KENDARAAN UMUM HANYA SAMPAI PADA AREA DEPAN (SISI UTARA TAPAK) DAN SISA SIRKULASI JALAN DIGUNAKAN UNTUK KENDARAAN SERVIS (SAMPAH, DROP OFF) DAN SAAT KEADAAN DARURAT (AMBULAN, PEMADAM KEBAKARAN)

PERUBAHAN DARI AKSES MASUK YANG TERPISAH MENJADI SATU AKSES MASUK KE DALAM TAPAK, TETAPI MENGGUNAKAN 3 AKSES KELUAR DARI TAPAK. 1 GATE SEBAGAI AKSES KELUAR-MASUK DAN 2 GATE LAINNYA HANYA BERFUNGSI SEBAGAI GATE KELUAR

HASIL RANCANGAN BENTUK & TAMPILAN

4

PERUBAHAN BENTUK BANGUNAN MENJADI MENGIKUTI GRID KIBLAT DAN BENTUK TAPAK SEHINGGA BANGUNAN LEBIH MENYATU SATU SAMA LAIN

BANGUNAN MENGGUNAKAN MATERIAL BATU BATA PADA FASAD SEBAGAI PEMANFAATAN MATERIAL LOKAL DI TEMPAT (PENGRAJIN BATU BATA)

MENGGUNAKAN VEGETASI SEBAGAI PENGHALANG DEBU MASUK KE DALAM BANGUNAN



HASIL RANCANGAN BENTUK & TAMPILAN

4





FASAD MENGGUNAKAN MATERIAL BATA SEBAGAI PEMANFAATAN MATERIAL PENGRAJIN LOKAL



BATU BATA DISUSUN MENJADI 3 MACAM. DISUSUN DENGAN POLA YANG MEREPRENTASIKAH GUNUNG, DISUSUN DENGAN KEMIRINGAN YANG CUKUP UNTUK MENUNJUKKAN EFEK TIMBUL PADA FASAD, DAN SUSUNAN BATA DENGAN BUKAAN SEBAGAI AKSES MASUK UDARA KE DALAM BANGUNAN



PEMBERIAN POLA KUFI SEBAGAI BENTUK ORNAMENTASI ISLAM PADA FASAD BANGUNAN

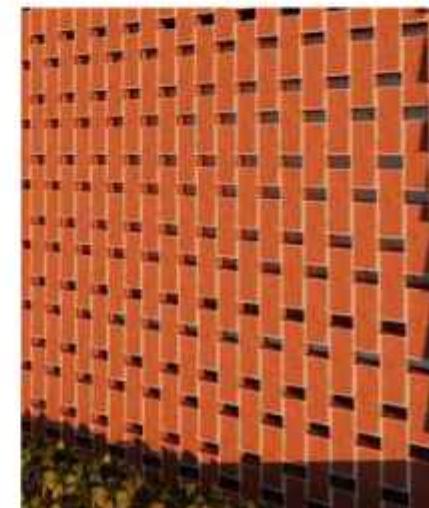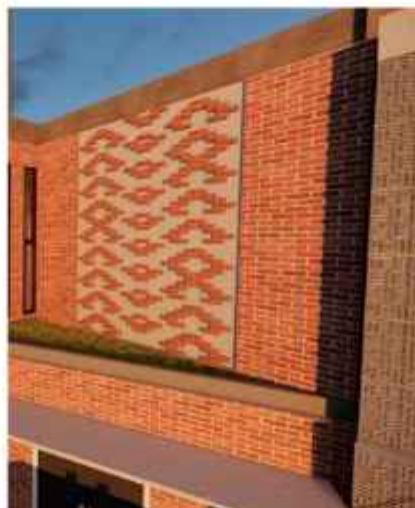

SEBELUMNYA



ATAP MENGGUNAKAN MATERIAL ALDERON YANG RINGAN SEHINGGA TIDAK MEMBERI BEBAN BERLEBIH PADA BANGUNAN



SEBELUMNYA







4

HASIL RANCANGAN EVAKUASI



HASIL RANCANGAN EVAKUASI

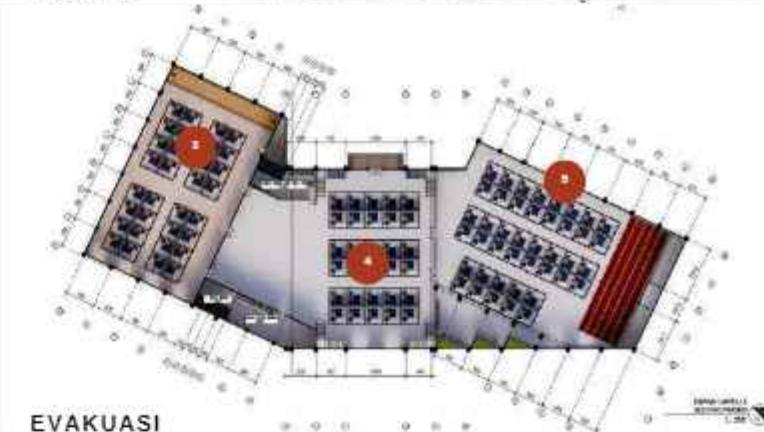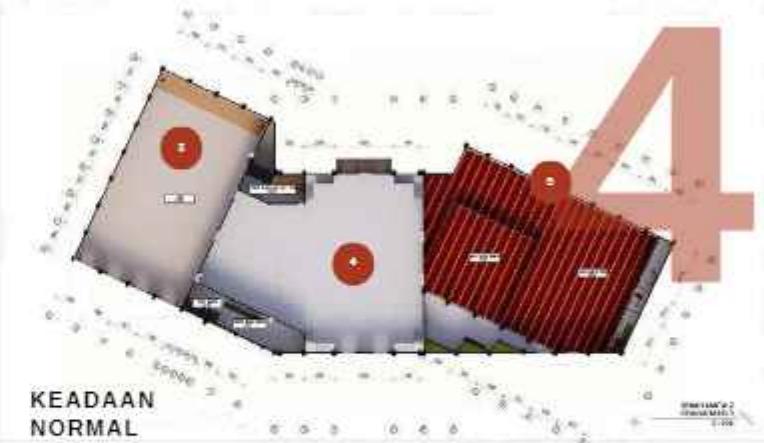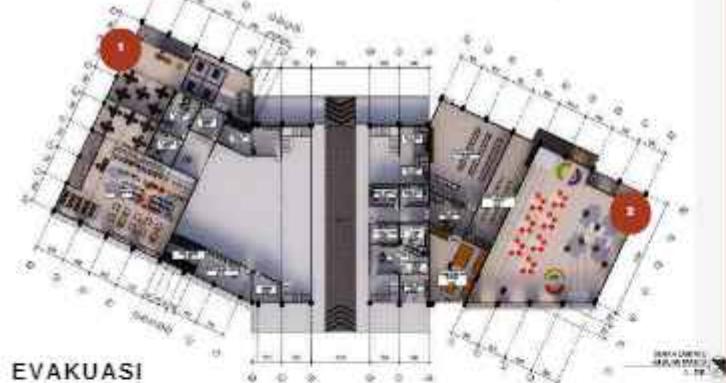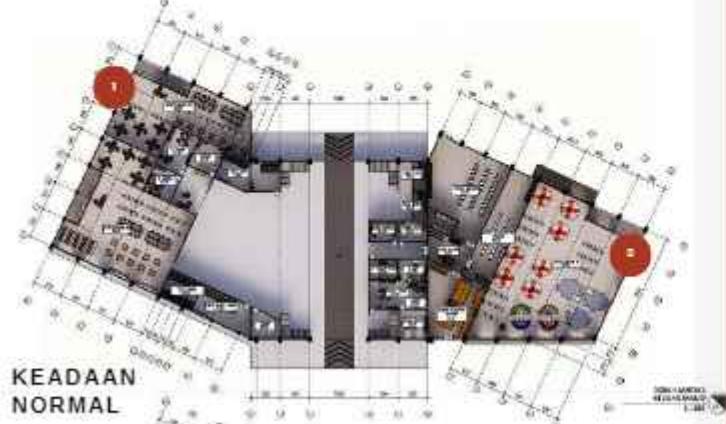


HASIL RANCANGAN EVAKUASI



PERUBAHAN KANTIN
SEKOLAH MENJADI
DAPUR UMUM UNTUK
MEMUDAHKAN PROSES
MEMASAK



DAPUR
UMUM

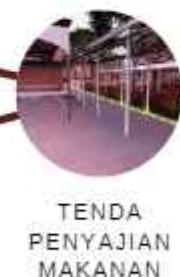



TENDA
 PENYAJIAN
 MAKANAN



TENDA
 DUDUKAN
 MAKANAN

4

HASIL RANCANGAN EVAKUASI

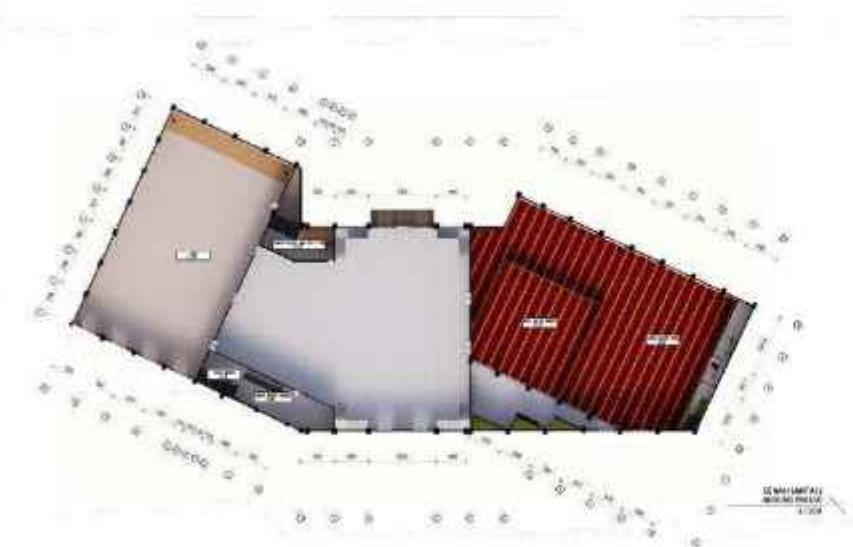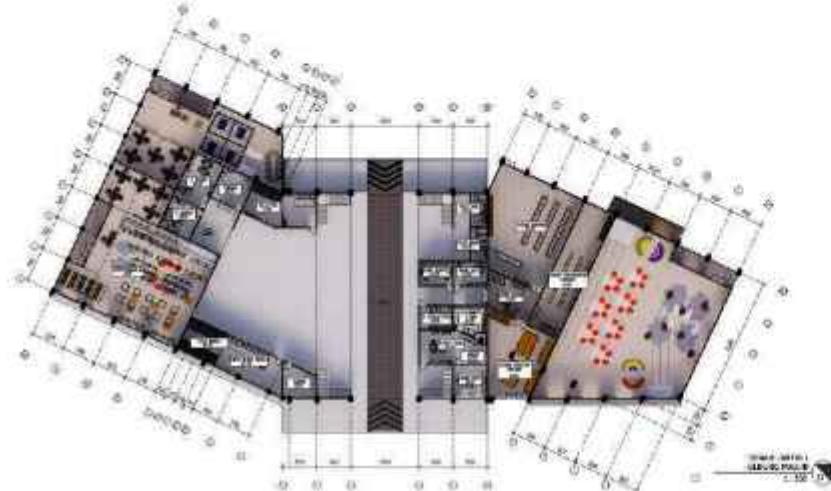

RUANG POS KOMANDO BENCANA

- 1 RUANG KEPALA POSKO
- 2 RUANG STAFF POSKO
- 3 RUANG MEDIA PARTNER
- 4 RUANG KONTROL
- 5 RUANG DATA

RUANG KEBUTUHAN EVAKUASI

- 1 LOBBY GUDANG
- 2 GUDANG PERALATAN BENCANA
- 3 GUDANG PERLENGKAPAN BENCANA
- 4 RUANG PERLENGKAPAN EVAKUASI


PERUBAHAN FUNGSI RUANG (EVAKUASI)

- 1 RUANG MEDIASI (PERPUSTAKAAN MI&MA)
- 2 RUANG ISTIRAHAT RELAWAN (PERPUSTAKAAN MTS)
- 3 RUANG ISTIRAHAT PENGUNGSI (AULA, HALL, DAN RUANG SHOLAT)

4

HASIL RANCANGAN RUANG

PEMANFAATAN PENGGUNAAN RUANG RUANG UMUM SEBAGAI RUANG KEBUTUHAN EVAKUASI SAAT TERJADI BENCANA

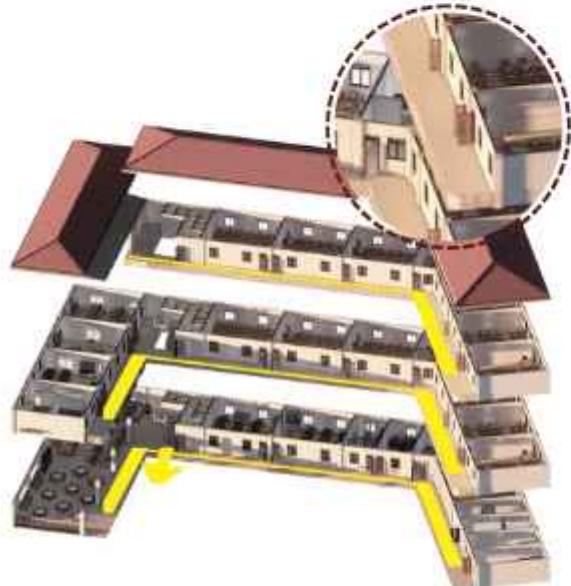

PINTU PADA SETIAP RUANGAN DI BUKA KE ARAH LUAR SEHINGGA MEMUDAHKAN SAAT EVAKUASI



RUANG SHOLAT DAN AULA PADA MASJID MENJADI AREA ISTIRAHAT PENGUNGSI SAAT TERJADI BENCANA

PENGUNGSI PRIA - MASJID
PENGUNGSI WANITA - AULA
HALL TENGAH - CAMPURAN
(KELUARGA), SUKARELAWAN,
UKS

ISTIRAHAT SUKARELAWAN -
PERPUS MTs



PERPUSTAKAAN MTs MENJADI TEMPAT ISTIRAHAT RELAWAN



PERPUSTAKAAN MI MENJADI AREA MEDIASI UNTUK PARA ANAK-ANAK KORBAN BENCANA



KANTIN MTs



KANTIN MA


KANTIN MENJADI DAPUR UMUM SAAT BENCANA DAN DIBANGUN TENDA DILUAR SEBAGAI AREA MAKAN

- EVA-SAFETY
- EVA-SECURE
- EDU-SECURE
- EDU-COMFORT

HASIL RANCANGAN STRUKTUR & UTILITAS

STRUKTUR BANGUNAN

4

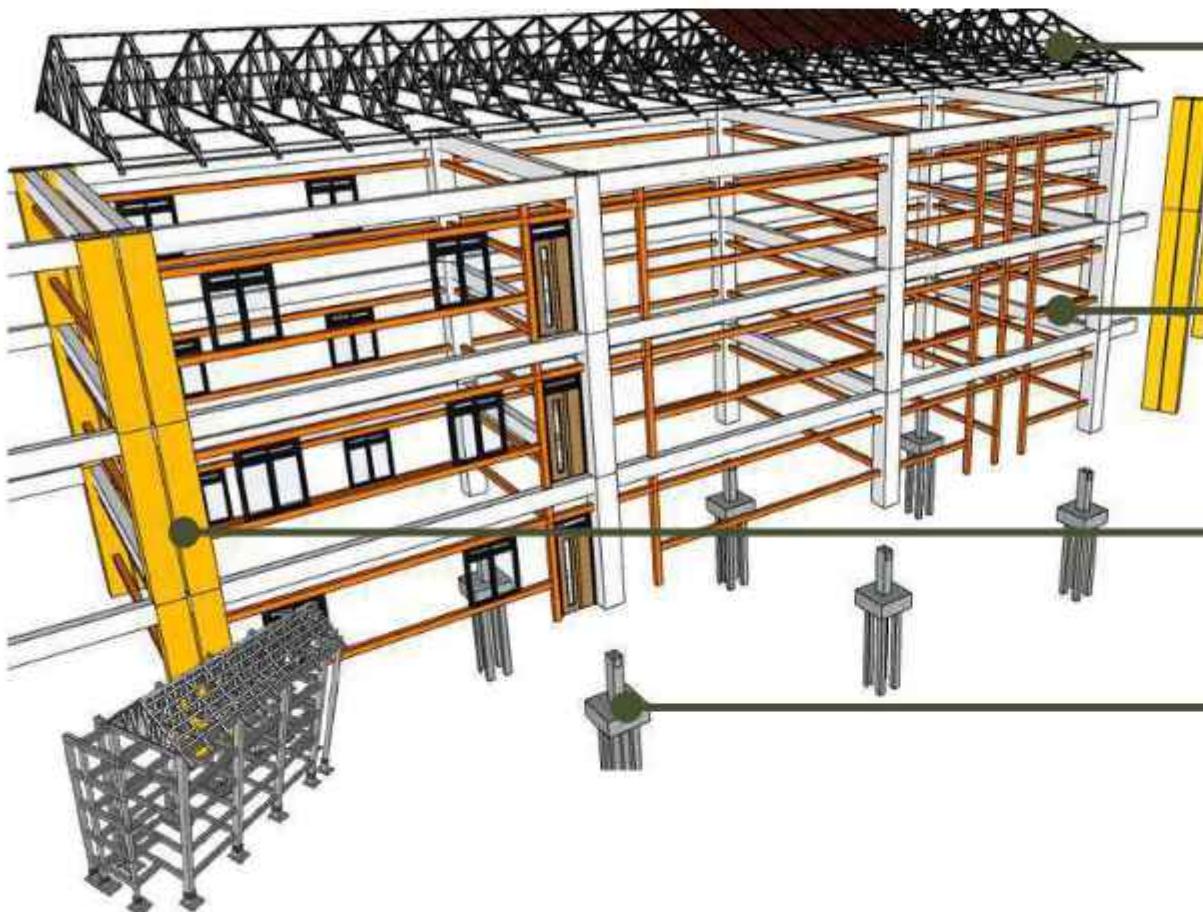

STRUKTUR SEBELUMNYA

MENGGUNAKAN PENUTUP ATAP ALDERON UNTUK MENGURANGI BEBAN PADA STRUKTUR 🌋

MENGGUNAKAN STRUKTUR BAJA RINGAN DENGAN KEMIRINGAN 30 DERAJAT UNTUK MENGALIRKAN AIR DAN ABU VULKANIK 💧

KARENA PENGGUNAAN DINDING BATU BATA, STRUKTUR DINDING DIBERI STRUKTUR BALOK TAMBAHAN SEHINGGA DAPAT MENAHAN BANGUNAN SAAT TERJADI GEMPA 🏭

KARENA PANJANG BANGUNAN DIBERIKAN DILATASI SEBAGAI PENCEGAHAN JIKA TERJADI EFEK TORSI GEMPA 🏭

MENGGUNAKAN PONDASI TIANG PANCANG 🏭

4

HASIL RANCANGAN STRUKTUR & UTILITAS


AIR KOTOR DAN AIR BERSIH

AIR KOTOR



- PEMBUANGAN DARI AVUR LANTAI DAN WASTAFEL
- PEMBUANGAN DARI KLOSET
- A BAK KONTROL
- B SUMUR RESAPAN

AIR BERSIH

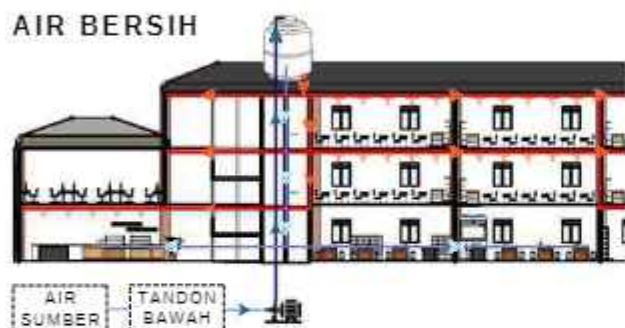

- AIR DIPOMPA KEATAS
- DISTRIBUSI AIR PADA BANGUNAN
- DISTRIBUSI AIR SAAT KEBAKARAN (SPRINKLER)



4

HASIL RANCANGAN STRUKTUR & UTILITAS

ELEKTRIKAL



4

HASIL RANCANGAN STRUKTUR & UTILITAS

SAMPAH

ALUR PEMBUANGAN SAMPAH



4

HASIL RANCANGAN STRUKTUR & UTILITAS

KEAMANAN DAN EVAKUASI KEBAKARAN



4

HASIL RANCANGAN LANSKAP

VEGETASI

HARDSCAPE



TAMAN BERMAIN MI



PARKIR MOBIL



PARKIR MOTOR



PARKIR SEPEDA




DROP OFF POINT



AREA DUDUK



SELASAR

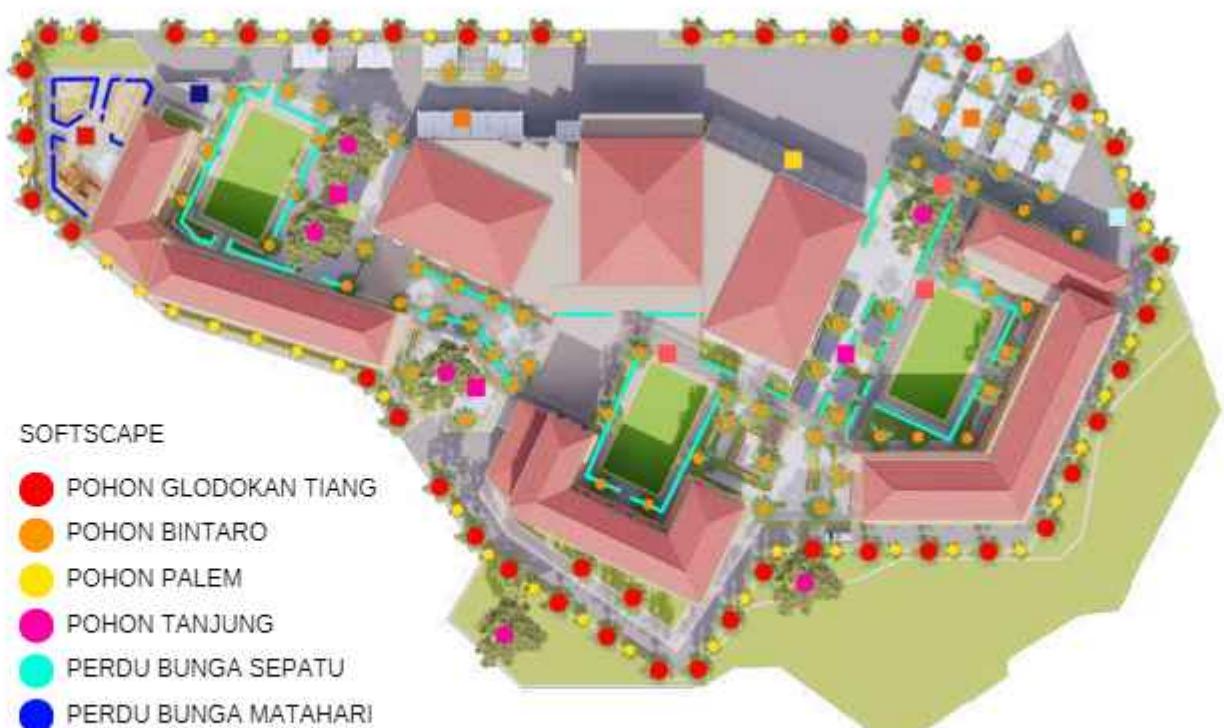

SOFTSCAPE

- POHON GLODOKAN TIANG
- POHON BINTARO
- POHON PALEM
- POHON TANJUNG
- PERDU BUNGA SEPATU
- PERDU BUNGA MATAHARI

BAB

5



PENUTUP

5

KESIMPULAN

Perancangan madrasah dan masjid komunitas di dasari dengan rusaknya infrastuktur dan pemukiman karena bencana erupsi Semeru. Bertujuan menciptakan bangunan yang berbasis mitigasi bencana melalui pendekatan resiliensi, dan di dukung dengan nilai keislaman dari QS. Yusuf : 47-49, mengangkat nilai kesiapsiagaan. Madrasah ini memiliki fungsi utama sebagai sarana pembelajaran dan fungsi sekunder sebagai sarana evakuasi.

Prinsip pendekatan yang digunakan merupakan adaptasi, mitigasi, dan inovasi. Penerapan adaptasi digunakan pada analisis dan konsep makro dan tapak yang menjadikan bangunan beradaptasi dengan keadaan bencana. Penerapan prinsip mitigasi pada analisis dan konsep tapak dengan memikirkan jalur evakuasi bencana dan kemudahan saat terjadi bencana dengan penyediaan shelter. Prinsip inovasi diterapkan dengan memunculkan desain yang dapat mengatasi bencana yakni dengan menggunakan kemiringan atap dan lampu penerangan pada jalan evakuasi.

Ketiga prinsip pendekatan yang berintegrasi dengan nilai keislaman memunculkan konsep perancangan "Edu-vacuation" dengan 4 prinsip yaitu *edu-comfort*, *edu-secure*, *eva-secure*, dan *eva-safety*. Prinsip ini diterapkan pada hasil rancangan, yaitu:

- Tapak yang menyediakan dan memunculkan penerangan titik kumpul dari fosfor sehingga dapat menerangi jalan saat terjadi bencana.
- Penggunaan balok tambahan struktur dalam dinding menjadi perkuatan saat terjadi bencana.
- Penyediaan shelter dan juga pos komando juga menjadi penerapan dari *eva-safety* sehingga lebih mudah berkomunikasi dengan pos komando bencana lain.
- Penggunaan material lokal batu bata juga dapat membantu perekonomian warga korban bencana.
- Ruangan yang memiliki fungsi ganda dari aula dan ruang sholat menjadi area peristirahatan pengungsi, dan area kantin sekolah yang berubah menjadi dapur umum
- Penggunaan atap dengan kemiringan 35° untuk menggelontorokan material yang berada di atap.

SARAN

Perancangan ini menunjukkan bahwa masih diperlukan penelitian lanjutan terkait resiliensi jika akan diimplementasikan sebagai acuan dalam merancang tapak yang menghadapi bencana serupa.

- Studi lebih lanjut mengenai bangunan sekolah yang nyaman dan menerapkan strategi mitigasi bencana juga penting untuk dieksplorasi lebih dalam, mengingat masih sedikitnya bangunan sekolah di Indonesia yang memadukan kedua aspek tersebut secara efektif.
- Prinsip resiliensi yang digunakan dalam perancangan ini masih belum maksimal mengingat belum semua prinsipnya diterapkan sehingga perancangan dapat dikembangkan lebih jauh.



ARCHITECTURE
UIN MALANG - INDONESIA

DAFTAR PUSTAKA

- [1] Kementerian Energi dan Sumber Daya Mineral Badan Geologi, "Gunung Semeru Sejarah Letusan". Kementerian Energi dan Sumber Daya Mineral, 3 Juni 2014. [Online]. Tersedia: <https://vsi.esdm.go.id/index.php/gunungapi/data-dasar-gunungapi/533-g-semeru?start=1> [Diakses 1 Maret 2022 01:44]
- [2] BPBD Lumajang, "Rencana Strategis 2018-2023 oleh BPBD Lumajang", BPBD Lumajang, 2018. [Online]. Tersedia: <https://ppid.lumajangkab.go.id/file/37-RENSTRA-BPBD-TAHUN-2018-2023001optoptpdf1624506969.pdf>. [Diakses 28 Februari 2022 11:34]
- [3] BNPB, "Geoportal Data Bencana Indonesia". BNPB, 14 Desember 2021. [Online]. Tersedia: <https://gis.bnrb.go.id/semeru2021/> [Diakses 21 Februari 2022 12:56]
- [4] Permendiknas "Standar Sarana dan Prasarana untuk SD/ MI, SMP/ MTs, dan SMA/ MA". Kemendikbud, 2007. [Online]. Tersedia: <http://repositori.kemdikbud.go.id/18715/1/Permendiknas-No.-24-tahun-2007.pdf> [Diakses 19 Februari 01:53]
- [5] BPK, "Undang-undang (UU) Nomor 24 Tahun 2007 tentang Penanggulangan Bencana". BPK, 2007. [Online]. Tersedia: <https://peraturan.bpk.go.id/Details/39901/uu-no-24-tahun-2007> [Diakses 28 Februari 09:13]
- [6] BNPB, "Rencana Strategis BNPB Tahun 2020-2024", BNPB, 2020. [Online]. Tersedia: <https://www.bnrb.go.id/Rencana-Strategis-bnrb> [Diakses 6 Maret 2022, 01:58]
- [7] Prianto, dkk. "Aplikasi resiliensi arsitektur tropis pada renovasi desain masjid" Jurnal PPKM Vol. 1, Halaman 24 - 41, 2018.
- [8] M. Tugade dan B. Fredrickson. "Resilient Individuals Use Positive Emotions to Bounce Back From Negative Emotional Experiences" Journal of personality and social psychology. Februari, 2004
- [9] PMA RI No 90 Tahun 2013, "Penyelenggaraan Pendidikan madrasah", PMA RI, 2013. [Online]. Tersedia: <https://simpuh.kemenag.go.id/regulasi/pma9013.pdf> [Diakses 4 Maret 2022 00:03]
- [10] Lokasi perancangan, Huntara Semeru. Tersedia: <https://goo.gl/maps/H2ZeudWoBvMgwGM7>
- [11] D.S. Muyatno, dkk. "Penentuan Jalur Evakuasi dan Titik Kumpul Terhadap Bencana Gempa Bumi" Jurnal Ilmiah Teknik Industri dan Informasi Vol.8 No.2, Halaman 88-98. Mei 2020.
- [12] Dinsos Lumajang. "Visi, Misi, dan Motto Dinas Sosial" Dinsos Lumajang. [Online]. Tersedia: [Lokasi perancangan, Huntara Semeru. Tersedia: https://goo.gl/maps/H2ZeudWoBvMgwGM7](https://goo.gl/maps/H2ZeudWoBvMgwGM7) [Diakses 28 Februari 09:13]



ARCHITECTURE
UIN MALANG - INDONESIA

LAMPIRAN



GAMBAR ARSITEKTUR



ARSITEKTUR UIN MALANG

PRODI TEKNIK ARSITEKTUR
FAKULTAS SAINS DAN TEKNOLOGI
UIN MAULANA MALIK IBRAHIM
MALANG

EDUL PERANCANGAN

EDU-VACUATION PADA MADRASAH
DENGAN MASID KOMUNITAS
DI KAWASAN HUNTARA
PASCA ERUPSI SEMERU

LOKASI PERANCANGAN

DESA SUMBERMUJR,
KECAMATAN CANDIPURO,
KABUPATEN LUMAANG, JAWA TIMUR

NAMA MAHASISWA

ALIYA RIZQI DHIYARA

NIM

19660103

DOSEN PEMBIMBING 1

TARRANITA KUSUMADEW, M. T.

DOSEN PEMBIMBING 2

ELOK MUTIARA, M. T.

EDUL GAMBAR

LAYOUT PLAN

SKALA

1 : 1200

NO. GAMBAR

01

LAYOUT PLAN
SKALA 1:1200



- A. ENTRANCE GATE
- B. DROP ORMASJID
- C. MASJID
- D. GEDUNG MAN
- E. LAPANGAN MAN
- F. GEDUNG MTsN
- G. LAPANGAN MTsN
- H. GEDUNG MI
- I. LAPANGAN MI
- J. DROP ORMI
- K. PARKIR MOTOR STAMI
- L. PARKIR MOTOR MASJID
- M. DROP ORMA DAN MTsN
- N. PARKIR MOTOR STAMA
- O. PARKIR MOTOR SISWA MA
- P. PARKIR MOBIL MASJID
- Q. TPS TAPAK
- R. AREA DUDUK
- S. TAMAN BERMAIN MI
- T. EXIT GATE SERVIS
- U. EXIT GATE



ARSITEKTUR

UIN MALANG

PRODI TEKNIK ARSITEKTUR
FAKULTAS SAINS DAN TEKNOLOGI
UIN MAULANA MALIK IBRAHIM
MALANG

EDUL PERANCANGAN

EDU-VACUATION PADA MADRASAH
DENGAN MASID KOMUNITAS
DI KAWASAN HUNTARA
PASCA ERUPSI SEMERU

LOKASI PERANCANGAN

DESA SUMBERMUJR,
KECAMATAN CANDIPURO,
KABUPATEN LUMAANG, JAWA TIMUR

NAMA MAHASISWA

ALIYA RIZQI DHIYARA

NIM

19660103

DOSEN PEMBIMBING 1

TARRANITA KUSUMADEW, M. T.

DOSEN PEMBIMBING 2

ELOK MUTIARA, M. T.

EDUL GAMBAR

LAYOUT PLAN KEADAAN BENCANA

SKALA

1 : 1200

NO. GAMBAR

02

LAYOUT PLAN KEADAAN BENCANA
SKALA 1:1200



- A. ENTRANCE GATE
- B. DROP OR MASJID
- C. MASJID
- D. GEDUNG MAN
- E. TITIK KUMPUL
- F. GEDUNG MTsN
- G. TITIK KUMPUL
- H. GEDUNG MI
- I. TITIK KUMPUL
- J. DROP ORII
- K. PARKIR MOTOR STAMI
- L. PARKIR MOTOR MASJID
- M. DROP ORMA DAN MTsN
- N. PARKIR MOTOR STAMI
- O. PARKIR MOTOR SISWA MA
- P. PARKIR MOBIL MASJID
- Q. TPS TAPAK
- R. TENDA AREA MAKAN
- S. TAMAN BERMAIN MI
- T. EXIT GATE SERVIS
- U. EXIT GATE
- V. LOADING AREA



ARSITEKTUR

UIN MALANG

PRODI TEKNIK ARSITEKTUR
FAKULTAS SAINS DAN TEKNOLOGI
UIN MAULANA MALIK IBRAHIM
MALANG

JUDUL PERANCANGAN

EDU-VACUATION PADA MADRASAH
DENGAN MASJID KOMUNITAS
DI KAWASAN HUNTARA
PASCA ERUPSI SEMERU

LOKASI PERANCANGAN

DESA SUMBERMUJUR,
KECAMATAN CANDIPURO,
KABUPATEN LUMAJANG, JAWA TIMUR

NAMA MAHASISWA

ALIYA RIZQY DHIYARA

NIM

19660103

DOSEN PEMBIMBING 1

TARRANITA KUSUMADEWI, M.T.

DOSEN PEMBIMBING 2

ELOK MUTIARA, M.T.

JUDUL GAMBAR

SITE PLAN

SKALA

1 : 1200

NO. GAMBAR

03



- A. ENTRANCE GATE
- B. DROP OFF MASJID
- C. MASJID
- D. GEDUNG MAN
- E. LAPANGAN MAN
- F. GEDUNG MTsN
- G. LAPANGAN MTsN
- H. GEDUNG MI
- I. LAPANGAN MI
- J. DROP OFF MI
- K. PARKIR MOTOR STAFF MI
- L. PARKIR MOTOR MASJID
- M. DROP OFF MA DAN MTsN
- N. PARKIR MOTOR STAFF MA
- O. PARKIR MOTOR SISWA MA
- P. PARKIR MOBIL MASJID
- Q. TPS TARAK
- R. AREA DUDUK
- S. TAMAN BERMAIN MI
- T. EXIT GATE SERVIS
- U. EXIT GATE

SITE PLAN
SKALA 1:1200



ARSITEKTUR
UIN MALANG

PRODI TEKNIK ARSITEKTUR
FAKULTAS SAINS DAN TEKNOLOGI
UIN MAULANA MALIK IBRAHIM
MALANG

JUDUL PERANCANGAN

EDU-VACUATION PADA MADRASAH
DENGAN MASJID KOMUNITAS
DI KAWASAN HUNTARA
PASCA ERUPSI SEMERU

LOKASI PERANCANGAN

DESA SUMBERMUJUR,
KECAMATAN CANDIPURO,
KABUPATEN LUMAJANG, JAWA TIMUR

NAMA MAHASISWA

ALIYA RIZQY DHIYARA

NIM

19660103

DOSEN PEMBIMBING 1

TARRANITA KUSUMADEWI, M.T.

DOSEN PEMBIMBING 2

ELOK MUTIARA, M.T.

JUDUL GAMBAR


TAMPAK KAWASAN

SKALA

1 : 1200

NO. GAMBAR

04

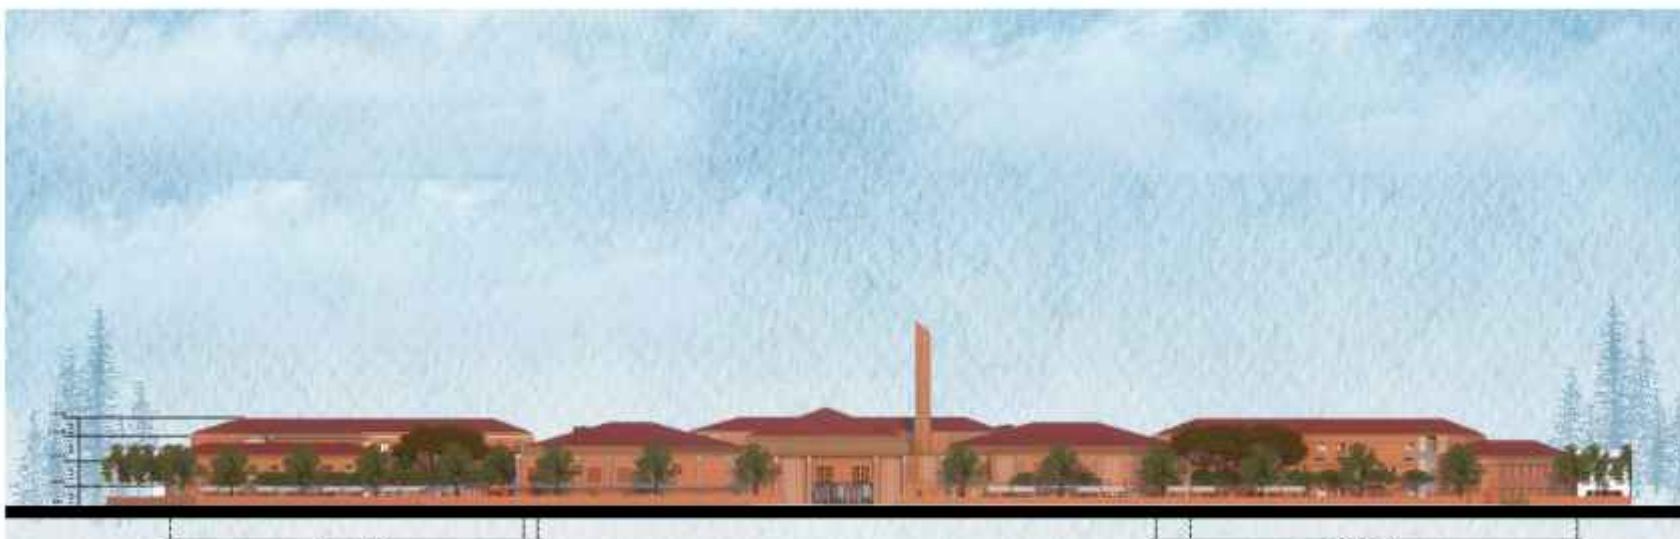

TAMPAK DEPAN KAWASAN
SKALA 1:1200



TAMPAK SAMPING KAWASAN
SKALA 1:1200



ARSITEKTUR
UIN MALANG

PRODI TEKNIK ARSITEKTUR
FAKULTAS SAINS DAN TEKNOLOGI
UIN MAULANA MALIK IBRAHIM
MALANG

JUDUL PERANCANGAN

EDU-VACUATION PADA MADRASAH
DENGAN MASJID KOMUNITAS
DI KAWASAN HUNTARA
PASCA ERUPSI SEMERU

LOKASI PERANCANGAN

DESA SUMBERMUJUR,
KECAMATAN CANDIPURO,
KABUPATEN LUMAJANG, JAWA TIMUR

NAMA MAHASISWA

ALIYA RIZQY DHIYARA

NIM

19660103

DOSEN PEMBIMBING 1

TARRANITA KUSUMADEWI, M.T.

DOSEN PEMBIMBING 2

ELOK MUTIARA, M.T.

JUDUL GAMBAR


POTONGAN KAWASAN

SKALA

NO. GAMBAR

05



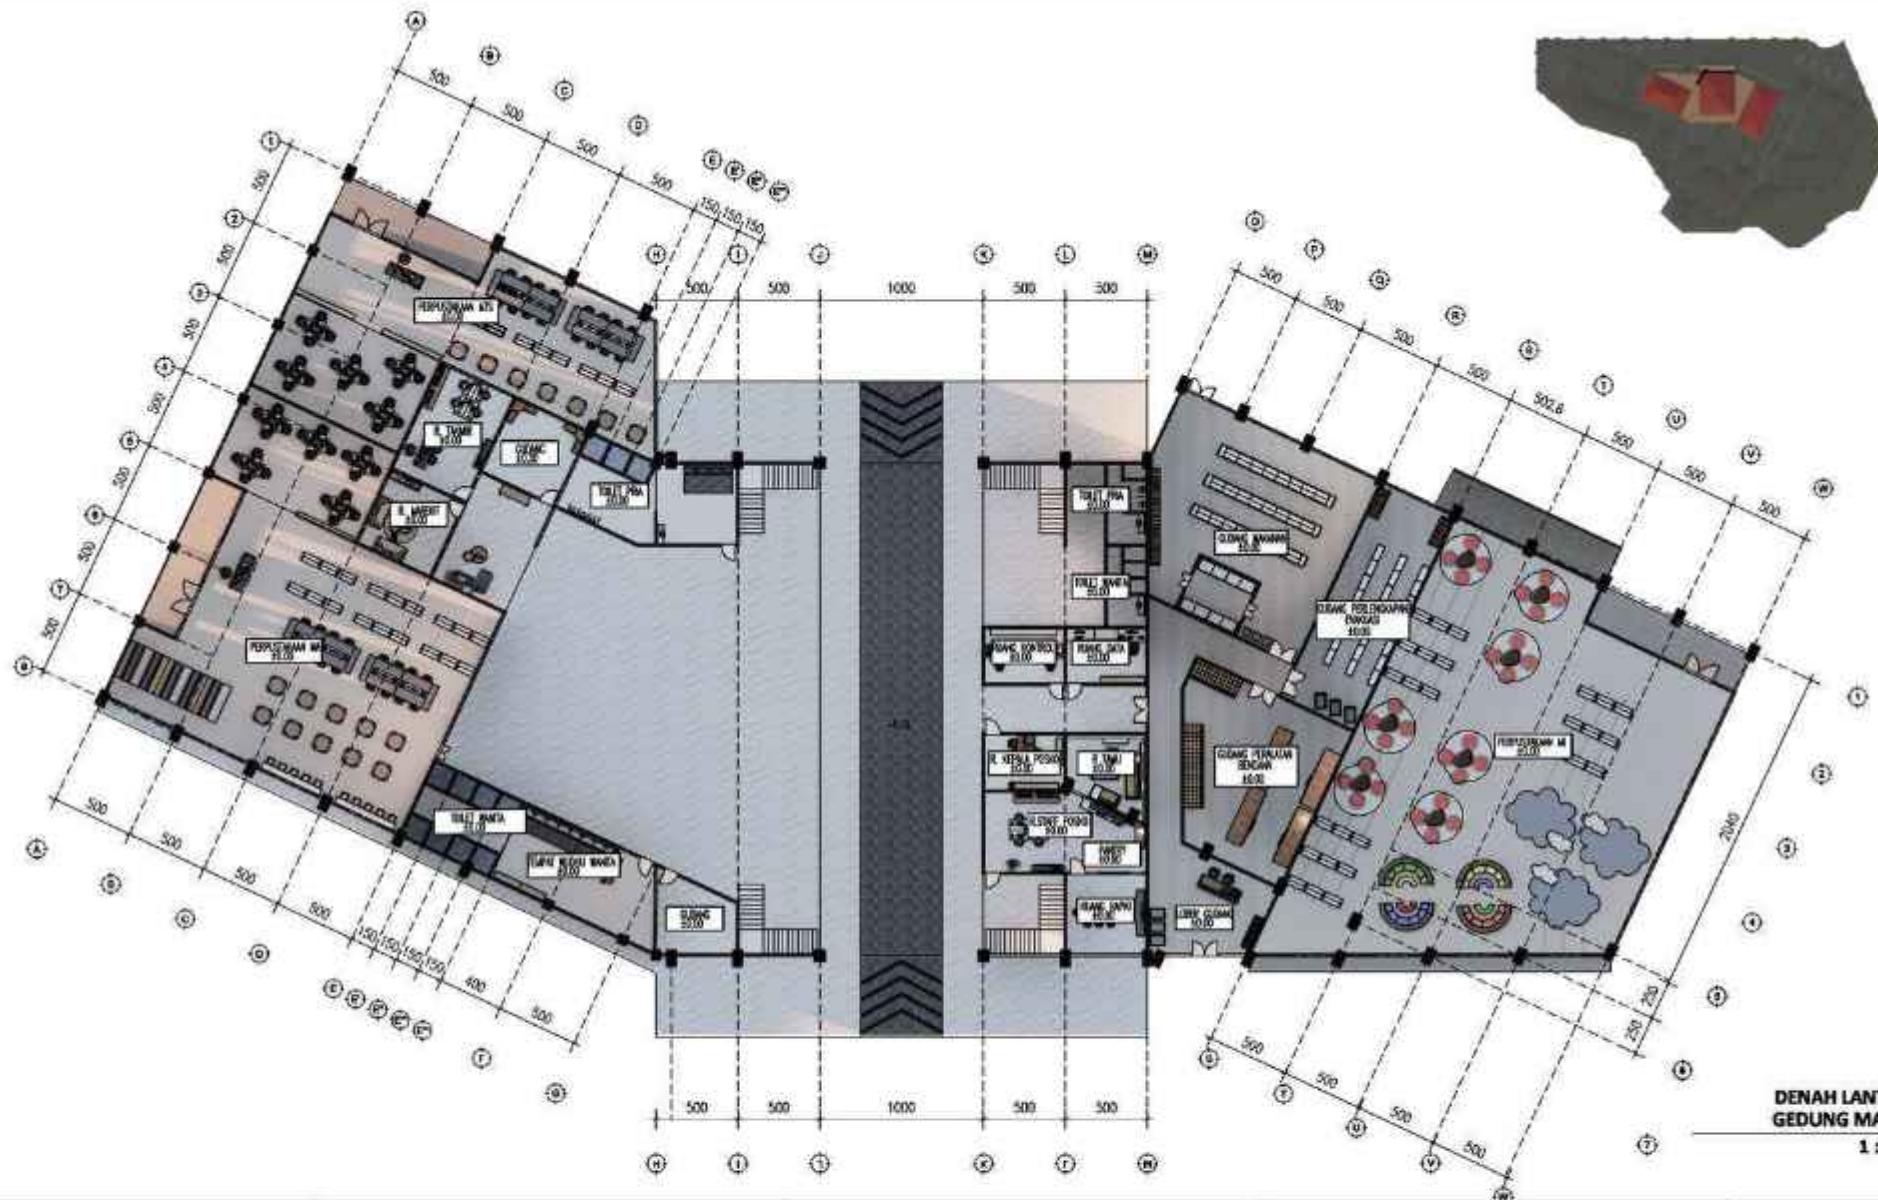

PRODI TEKNIK ARSITEKTUR
FAKULTAS SAINS DAN TEKNOLOGI
UIN MAULANA MALIK IBRAHIM
MALANG

JUDUL TUGAS AKHIR

EDU-VACUATION PADA MADRASAH
DENGAN MASJID KOMUNITAS DI
KAWASAN HUNTARA PASCA ERUPSI
SEMERU

NAMA MAHASISWA

ALYA RIZQY DHIYARA
19660103

JUDUL GAMBAR

DENAH LANTAI 1
MASJID KOMUNITAS

NO. LEMBAR:

06

LOKASI PERANCANGAN

DESA SUMBERMUJUR, KEC.
CANDIPURO, KAB. LUMAJANG, JAWA
TIMUR

DOSEN PEMBIMBING


TARRANITA KUSUMADEWI, M.T.
ELOK MUTIARA, M.T.

KODE GAMBAR

1 : 250

SKALA

JUMLAH LEMBAR:

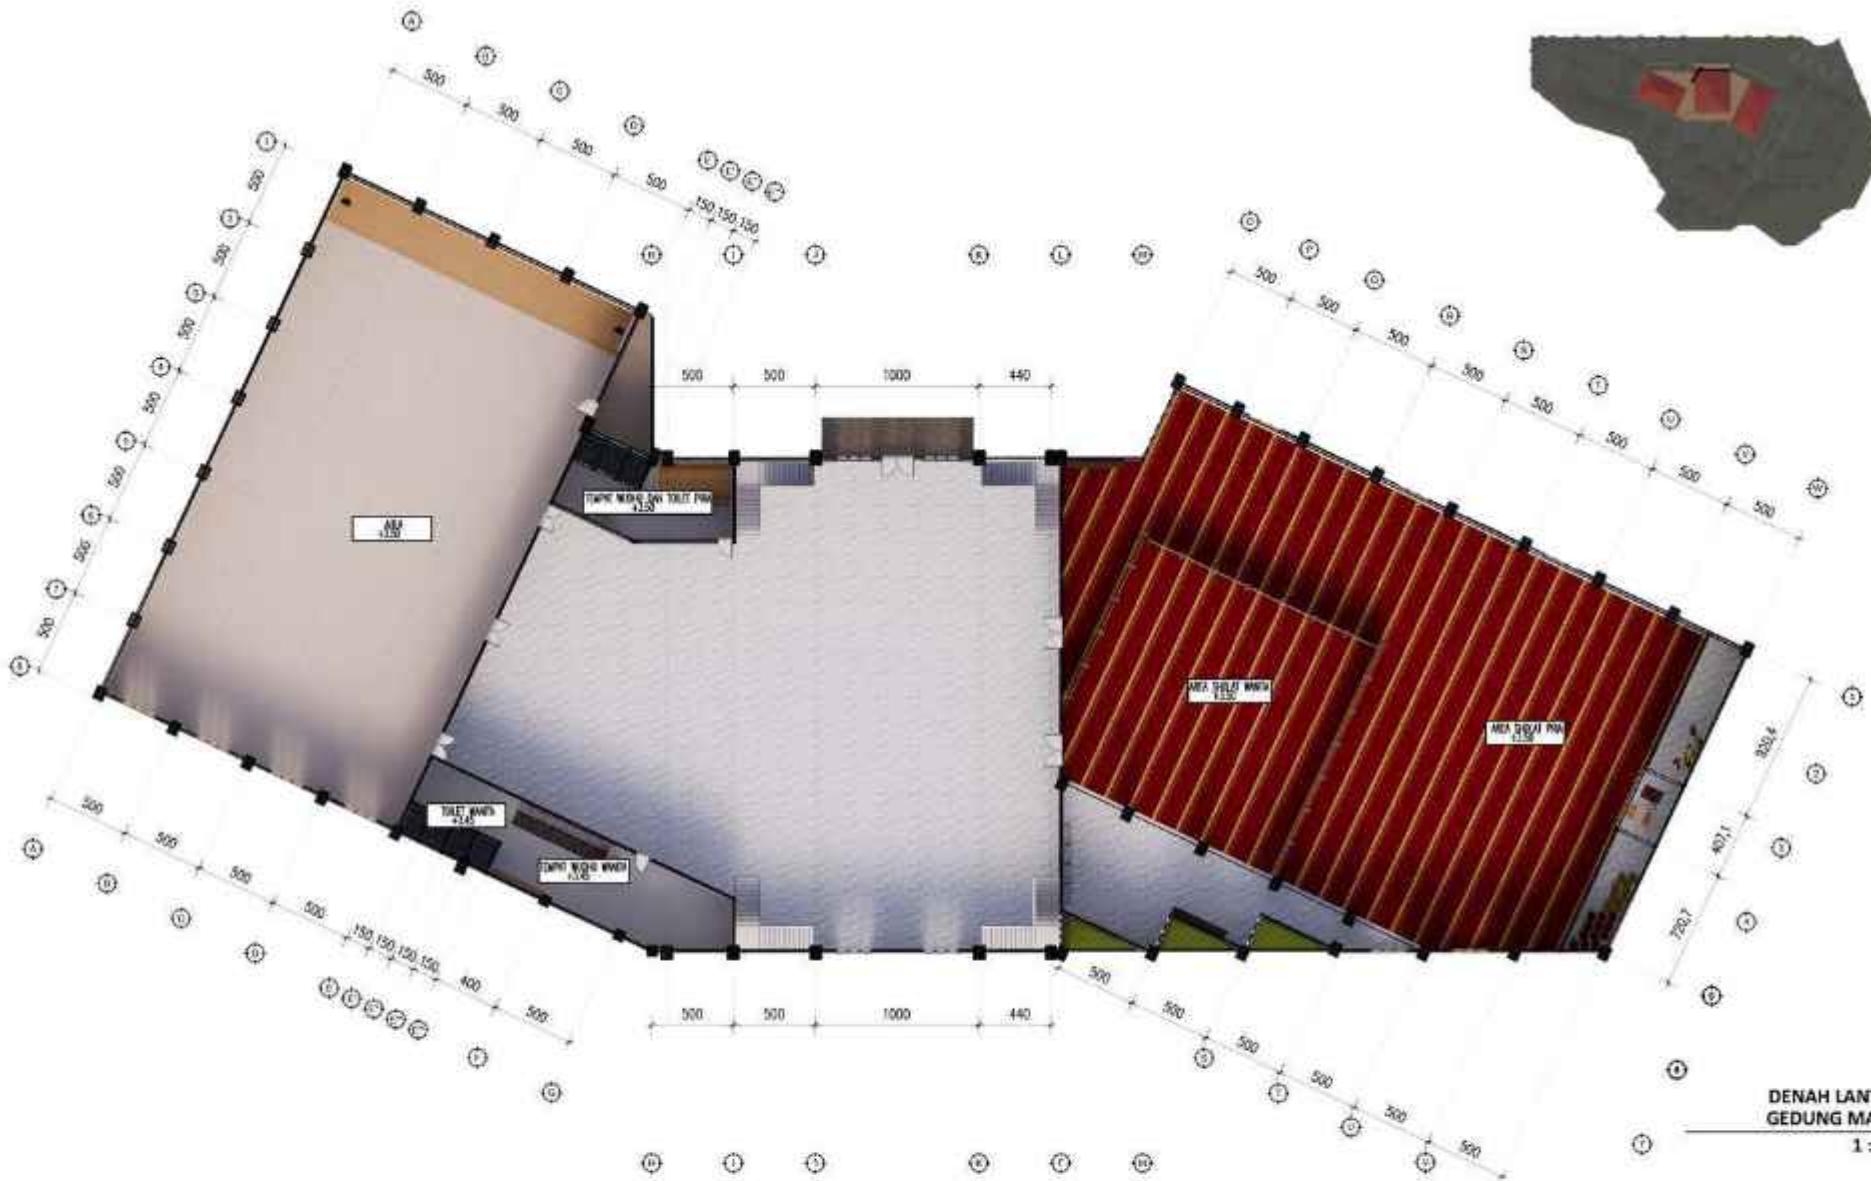

	JUDUL TUGAS AKHIR	NAMA MAHASISWA	JUDUL GAMBAR	NO. LEMBAR: 07
	EDU-VACUATION PADA MADRASAH DENGAN MASJID KOMUNITAS DI KAWASAN HUNTARA PASCA ERUPSI SEMERU	ALYA RIZQY DHIYARA 19660103	DENAH LANTAI 2 MASJID KOMUNITAS	
PRODI TEKNIK ARSITEKTUR FAKULTAS SAINS DAN TEKNOLOGI UIN MAULANA MALIK IBRAHIM MALANG	LOKASI PERANCANGAN	DOSEN PEMBIMBING	KODE GAMBAR	SKALA
	DESA SUMBERMUJUR, KEC. CANDIPURO, KAB. LUMAJANG, JAWA TIMUR	TARRANITA KUSUMADEWI, M.T. ELOK MUTIARA, M.T.		1 : 250
				JUMLAH LEMBAR:



TAMPAK DEPAN
GEDUNG MASJID

1 : 250

	JUDUL TUGAS AKHIR	NAMA MAHASISWA	JUDUL GAMBAR	NO. LEMBAR: 08
	EDU-VACUATION PADA MADRASAH DENGAN MASJID KOMUNITAS DI KAWASAN HUNTARA PASCA ERUPSI SEMERU	ALIYA RIZQY DHIYARA 19660103	TAMPAK DEPAN MASJID	
PRODI TEKNIK ARSITEKTUR FAKULTAS SAINS DAN TEKNOLOGI UIN MAULANA MALIK IBRAHIM MALANG	LOKASI PERANCANGAN	DOSEN PEMBIMBING	KODE GAMBAR	SKALA
	DESA SUMBERMUJUR, KEC. CANDIPURO, KAB. LUMAJANG, JAWA TIMUR	TARRANITA KUSUMADEWI, M.T. ELOK MUTIARA, M.T.		1 : 250
JUMLAH LEMBAR:				



1 : 250

	JUDUL TUGAS AKHIR	NAMA MAHASISWA	JUDUL GAMBAR	NO. LEMBAR: 09
	EDU-VACUATION PADA MADRASAH DENGAN MASJID KOMUNITAS DI KAWASAN HUNTARA PASCA ERUPSI SEMERU	ALIYA RIZQY DHIYARA 19660103	TAMPAK BELAKANG MASJID	
PRODI TEKNIK ARSITEKTUR FAKULTAS SAINS DAN TEKNOLOGI UIN MAULANA MALIK IBRAHIM MALANG	LOKASI PERANCANGAN	DOSEN PEMBIMBING	KODE GAMBAR	SKALA
	DESA SUMBERMUJUR, KEC. CANDIPURO, KAB. LUMAJANG, JAWA TIMUR	TARRANITA KUSUMADEWI, M.T. ELOK MUTIARA, M.T.		1 : 250
JUMLAH LEMBAR:				




TAMPAK SAMPING KIRI
GEDUNG MASJID


1 : 250

10

	JUDUL TUGAS AKHIR	NAMA MAHASISWA	JUDUL GAMBAR	NO. LEMBAR:
	EDU-VACUATION PADA MADRASAH DENGAN MASJID KOMUNITAS DI KAWASAN HUNTARA PASCA ERUPSI SEMERU	ALIYA RIZQY DHIYARA 19660103	TAMPAK SAMPING MASJID	
PRODI TEKNIK ARSITEKTUR FAKULTAS SAINS DAN TEKNOLOGI UIN MAULANA MALIK IBRAHIM MALANG	LOKASI PERANCANGAN	DOSEN PEMBIMBING	KODE GAMBAR	SKALA
	DESA SUMBERMUJUR, KEC. CANDIPURO, KAB. LUMAJANG, JAWA TIMUR	TARRANITA KUSUMADEWI, M.T. ELOK MUTIARA, M.T.		1 : 250
JUMLAH LEMBAR:				

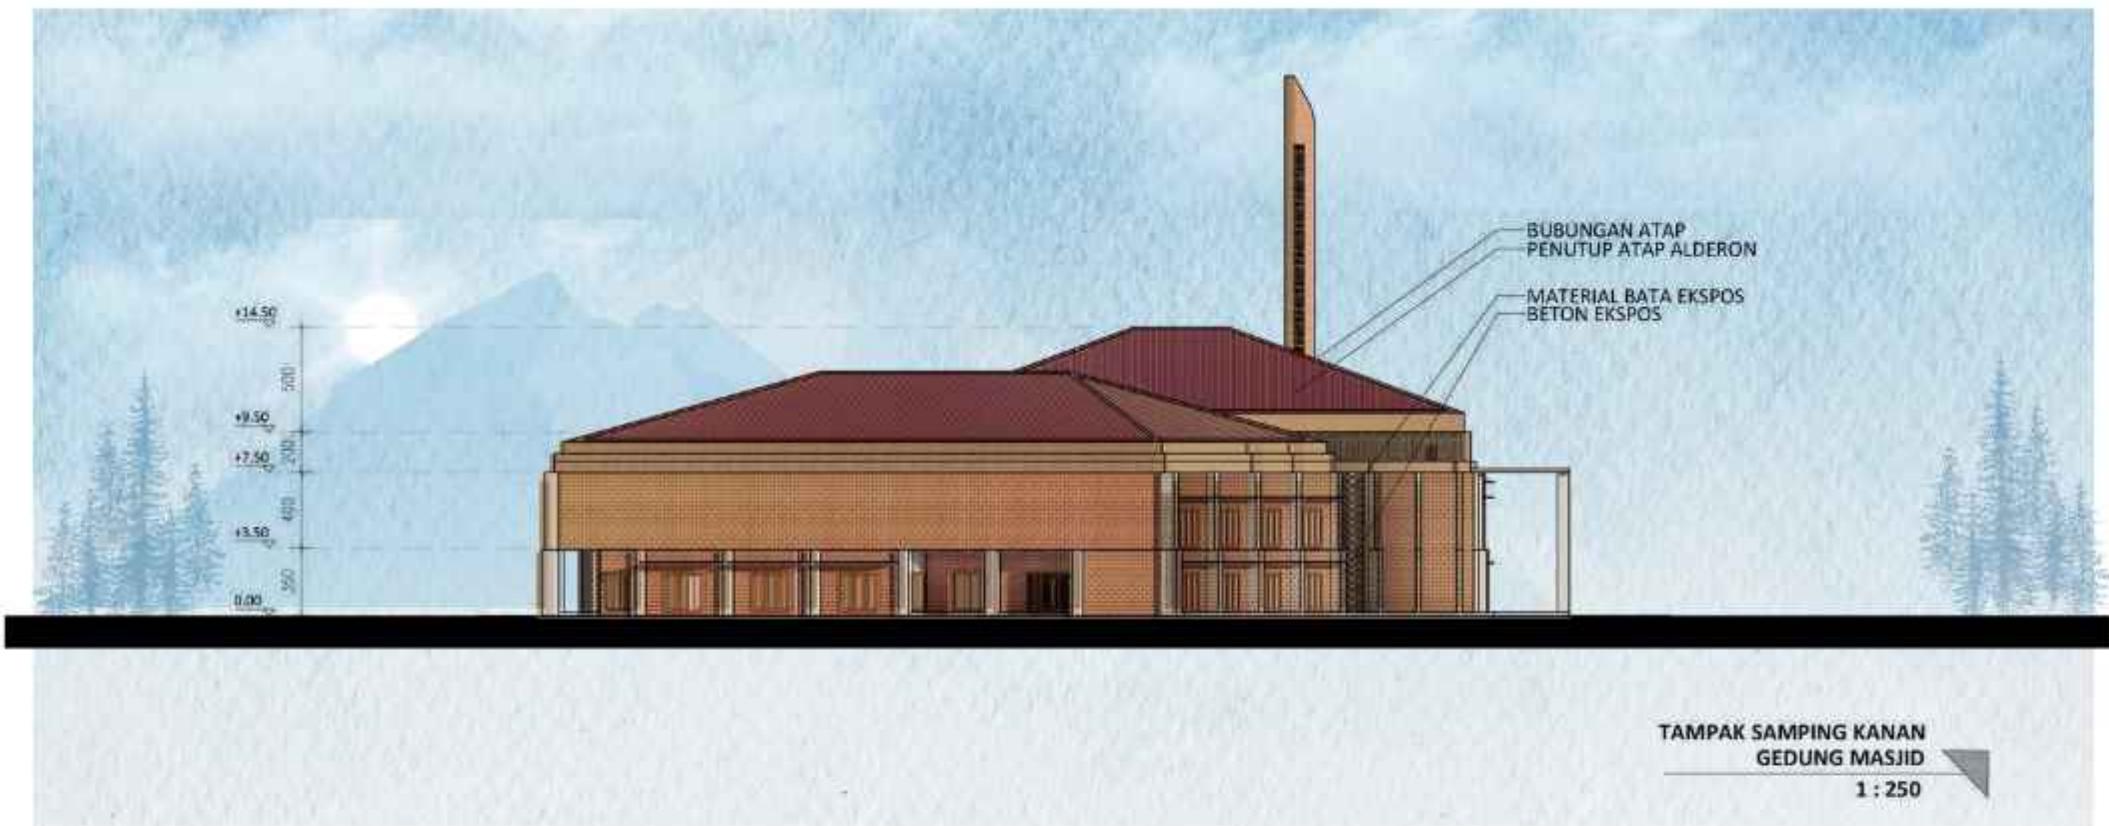

 PRODI TEKNIK ARSITEKTUR FAKULTAS SAINS DAN TEKNOLOGI UIN MAULANA MALIK IBRAHIM MALANG	JUDUL TUGAS AKHIR	NAMA MAHASISWA	JUDUL GAMBAR	NO. LEMBAR: 11
	EDU-VACUATION PADA MADRASAH DENGAN MASJID KOMUNITAS DI KAWASAN HUNTARA PASCA ERUPSI SEMERU	ALIYA RIZQY DHIYARA 19660103	TAMPAK SAMPING MASJID	
LOKASI PERANCANGAN DESA SUMBERMUJUR, KEC. CANDIPURO, KAB. LUMAJANG, JAWA TIMUR	DOSEN PEMBIMBING	KODE GAMBAR	SKALA	1 : 250
	TARRANITA KUSUMADEWI, M.T. ELOK MUTIARA, M.T.			
JUMLAH LEMBAR:				

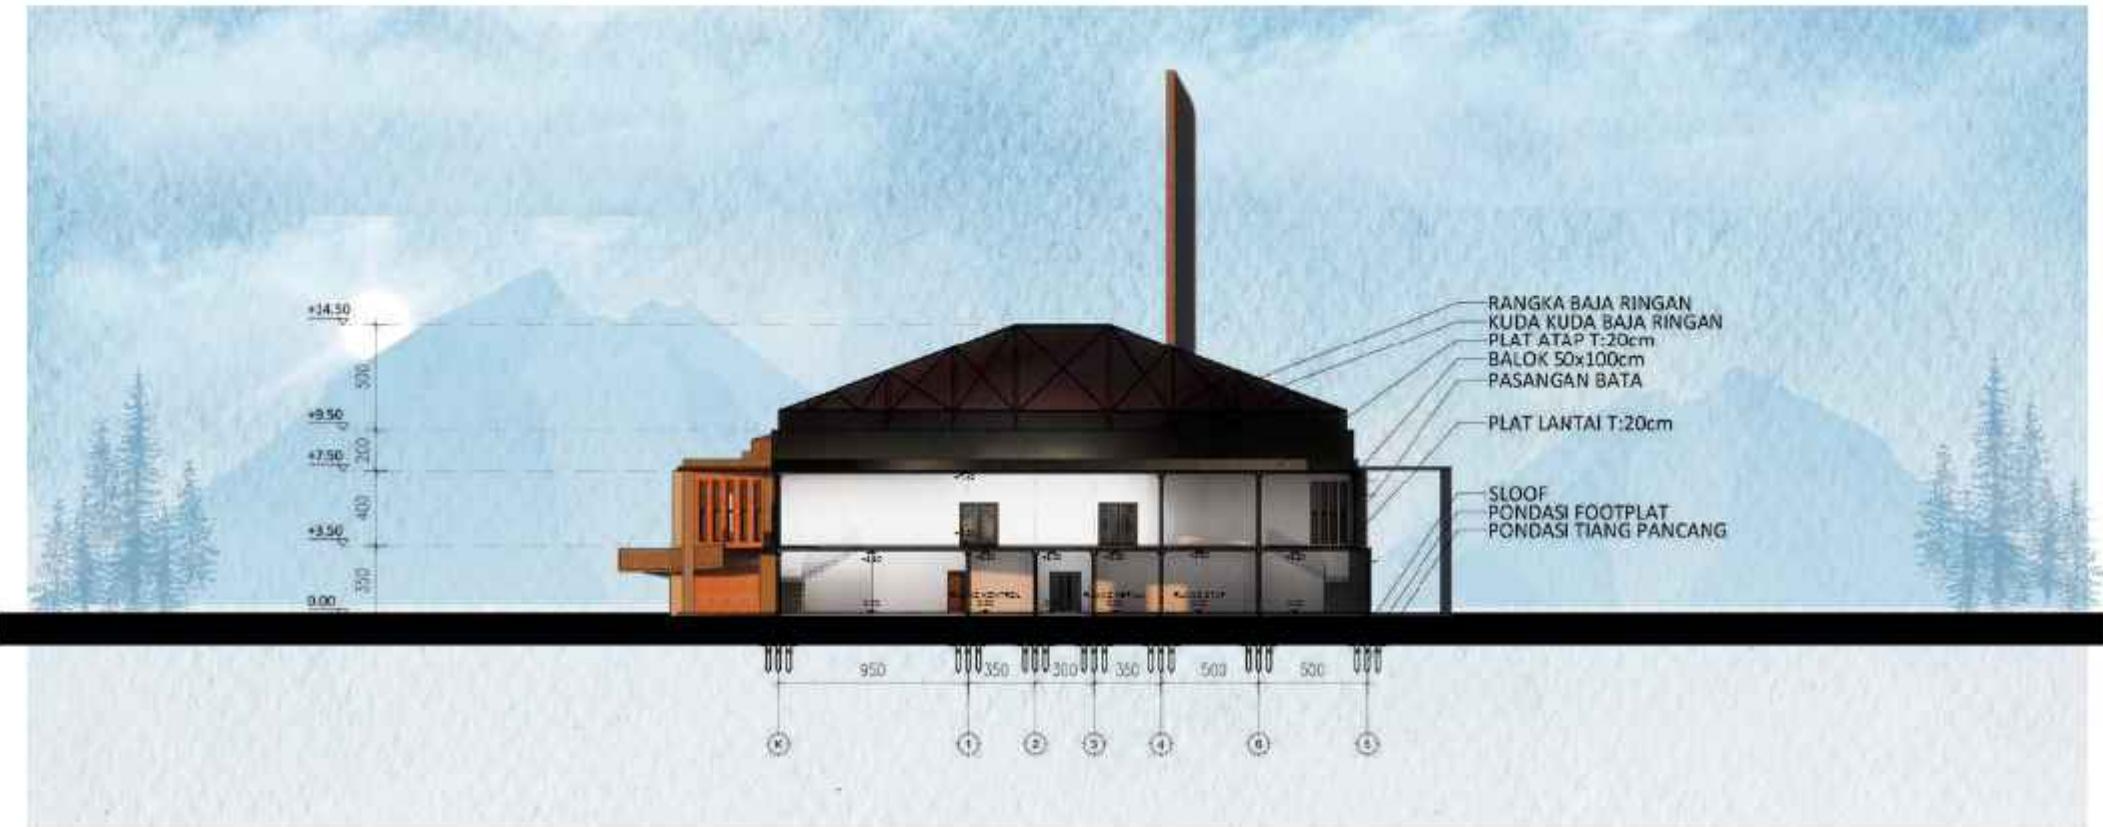

	JUDUL TUGAS AKHIR	NAMA MAHASISWA	JUDUL GAMBAR	NO. LEMBAR: 12
	EDU-VACUATION PADA MADRASAH DENGAN MASJID KOMUNITAS DI KAWASAN HUNTARA PASCA ERUPSI SEMERU	ALIYA RIZQY DHIYARA 19660103	POTONGAN MASJID AA	
PRODI TEKNIK ARSITEKTUR FAKULTAS SAINS DAN TEKNOLOGI UIN MAULANA MALIK IBRAHIM MALANG	LOKASI PERANCANGAN	DOSEN PEMBIMBING	KODE GAMBAR	SKALA
	DESA SUMBERMUJUR, KEC. CANDIPURO, KAB. LUMAJANG, JAWA TIMUR	TARRANITA KUSUMADEWI, M.T. ELOK MUTIARA, M.T.		1 : 250
JUMLAH LEMBAR:				



	JUDUL TUGAS AKHIR	NAMA MAHASISWA	JUDUL GAMBAR	NO. LEMBAR: 13
	EDU-VACUATION PADA MADRASAH DENGAN MASJID KOMUNITAS DI KAWASAN HUNTARA PASCA ERUPSI SEMERU	ALIYA RIZQY DHIYARA 19660103	POTONGAN MASJID BB	
PRODI TEKNIK ARSITEKTUR FAKULTAS SAINS DAN TEKNOLOGI UIN MAULANA MALIK IBRAHIM MALANG	LOKASI PERANCANGAN	DOSEN PEMBIMBING	KODE GAMBAR	SKALA
	DESA SUMBERMUJUR, KEC. CANDIPURO, KAB. LUMAJANG, JAWA TIMUR	TARRANITA KUSUMADEWI, M.T. ELOK MUTIARA, M.T.		1 : 250
JUMLAH LEMBAR:				



ARSITEKTUR

UIN MALANG

PRODI TEKNIK ARSITEKTUR
FAKULTAS SAINS DAN TEKNOLOGI
UIN MAULANA MALIK IBRAHIM
MALANG

EDUL PERANCANGAN

EDU-VACUATION PADA MADRASAH
DENGAN MASID KOMUNITAS
DI KAWASAN HUNTARA
PASCA ERUPSI SEMERU

LOKASI PERANCANGAN

DESA SUMBERMUJR,
KECAMATAN CANDIPURO,
KABUPATEN LUMAANG, JAWA TIMUR

NAMA MAHASISWA

ALIYA RIZQI DHIYARA

NIM

19660103

DOSEN PEMBIMBING 1

TARRANITA KUSUMADEW, M. T.

DOSEN PEMBIMBING 2

ELOK MUTIARA, M. T.

EDUL GAMBAR


DENAH MI LANTAI 1

SKALA

1 : 250

NO. GAMBAR

14

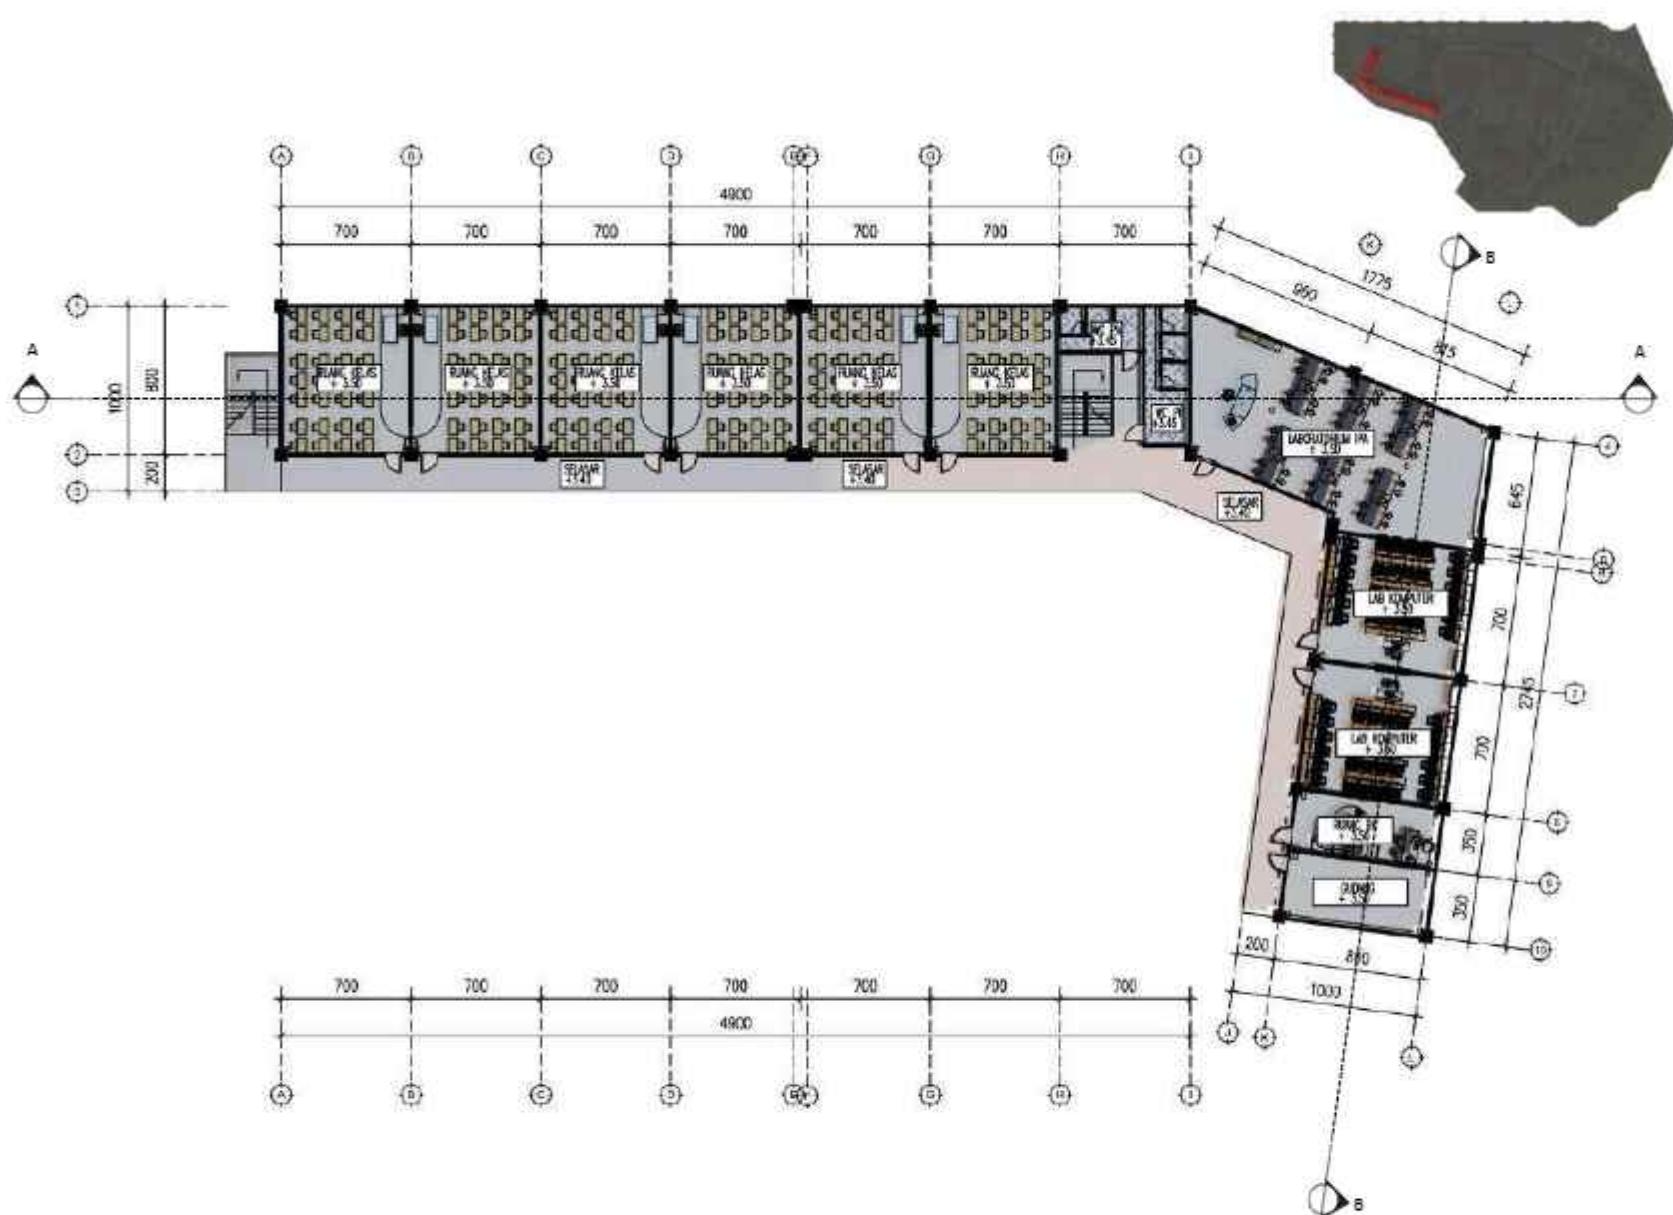

DENAH LANTAI 1
GEDUNG MI

1 : 250



ARSITEKTUR
UIN MALANG

PRODI TEKNIK ARSITEKTUR
FAKULTAS SAINS DAN TEKNOLOGI
UIN MAULANA MALIK IBRAHIM
MALANG

MODUL PERANCANGAN

**EDU-VACUATION PADA MADRASAH
DENGAN MASID KOMUNITAS
DI KAWASAN HUNTARA
PASCA ERUPSI SEMERU**

LOKASI PERANCANGAN

DESA SUMBERMUJUR,
KECAMATAN CANDIPURO,
KABUPATEN LUMAJANG, JAWA TIMUR

NAMA MAHASISWA

ALIYA RIZQ DHIYARA

NINJA

19660103

DOSEN PEMBIMBING 1

ARRANITA KUSUMADEW, M.

DOSEN PEMBIMBING 2

ELOK MUTIARA, M. T.

EDUL GAMBAR


DENAH MI LANTAI 2

1 : 250

1 : 250

NO. GAMBAR

15

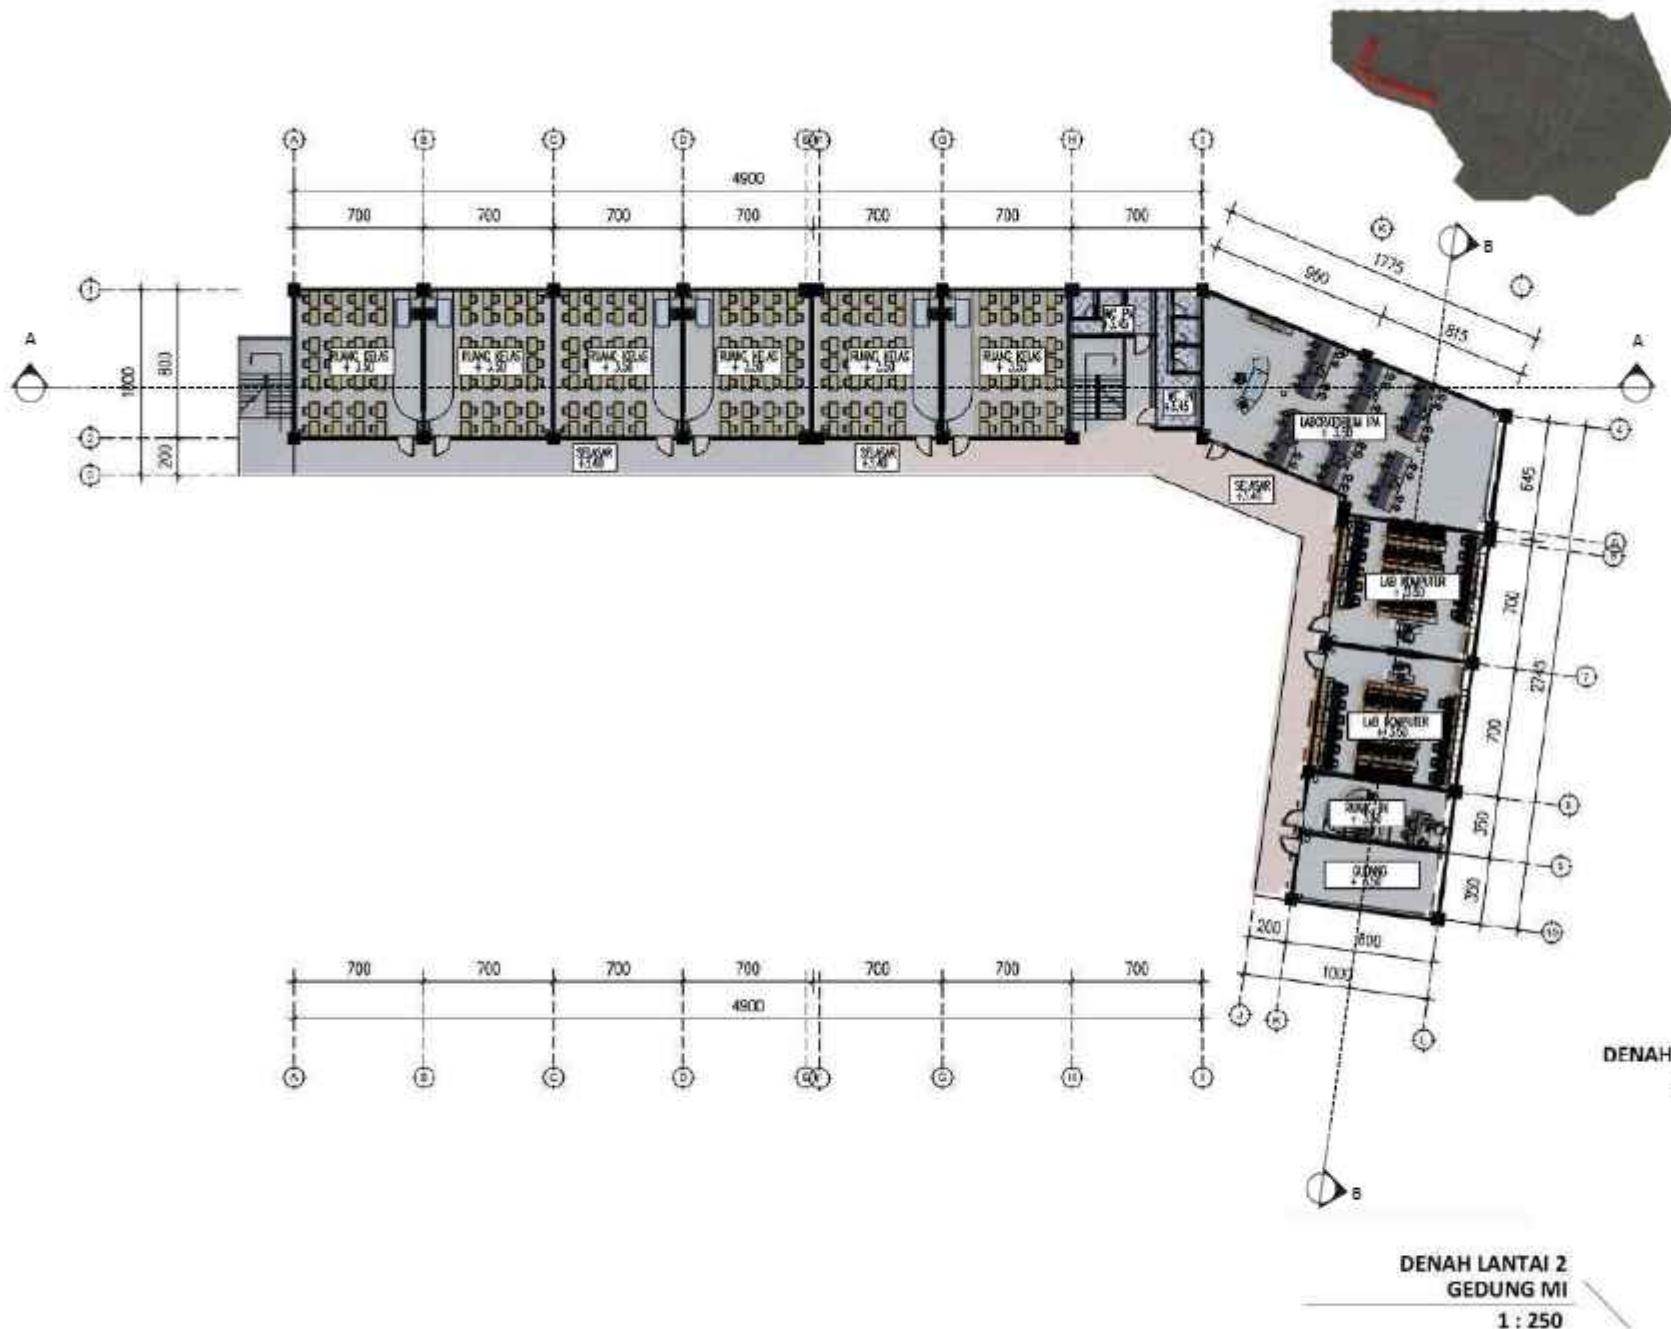



ARSITEKTUR
UIN MALANG

PRODI TEKNIK ARSITEKTUR
FAKULTAS SAINS DAN TEKNOLOGI
UIN MAULANA MALIK IBRAHIM
MALANG

ODUL PERANCANGAN

EDU-VACUATION PADA MADRASAH
DENGAN MASID KOMUNITAS
DI KAWASAN HUNTARA
PASCA ERUPSI SEMERU

LOKASI PERANCANGAN

DESA SUMBERMUJUR,
KECAMATAN CANDIPURO,
KABUPATEN LUMAJANG, JAWA TIMUR

NAMA MAHASISWA

ALIYA RIZQ DHIYARA

Ним

19660103

DOSEN PEMBIMBING 1

TARRANITA KUSUMADEW, M. T.

DOSEN PEMBIMBING 2

ELOK MUTIARA, M. T.


ODUL GAMBAR

RENAULT MANTAL

SKALA

1 : 250

1 : 250

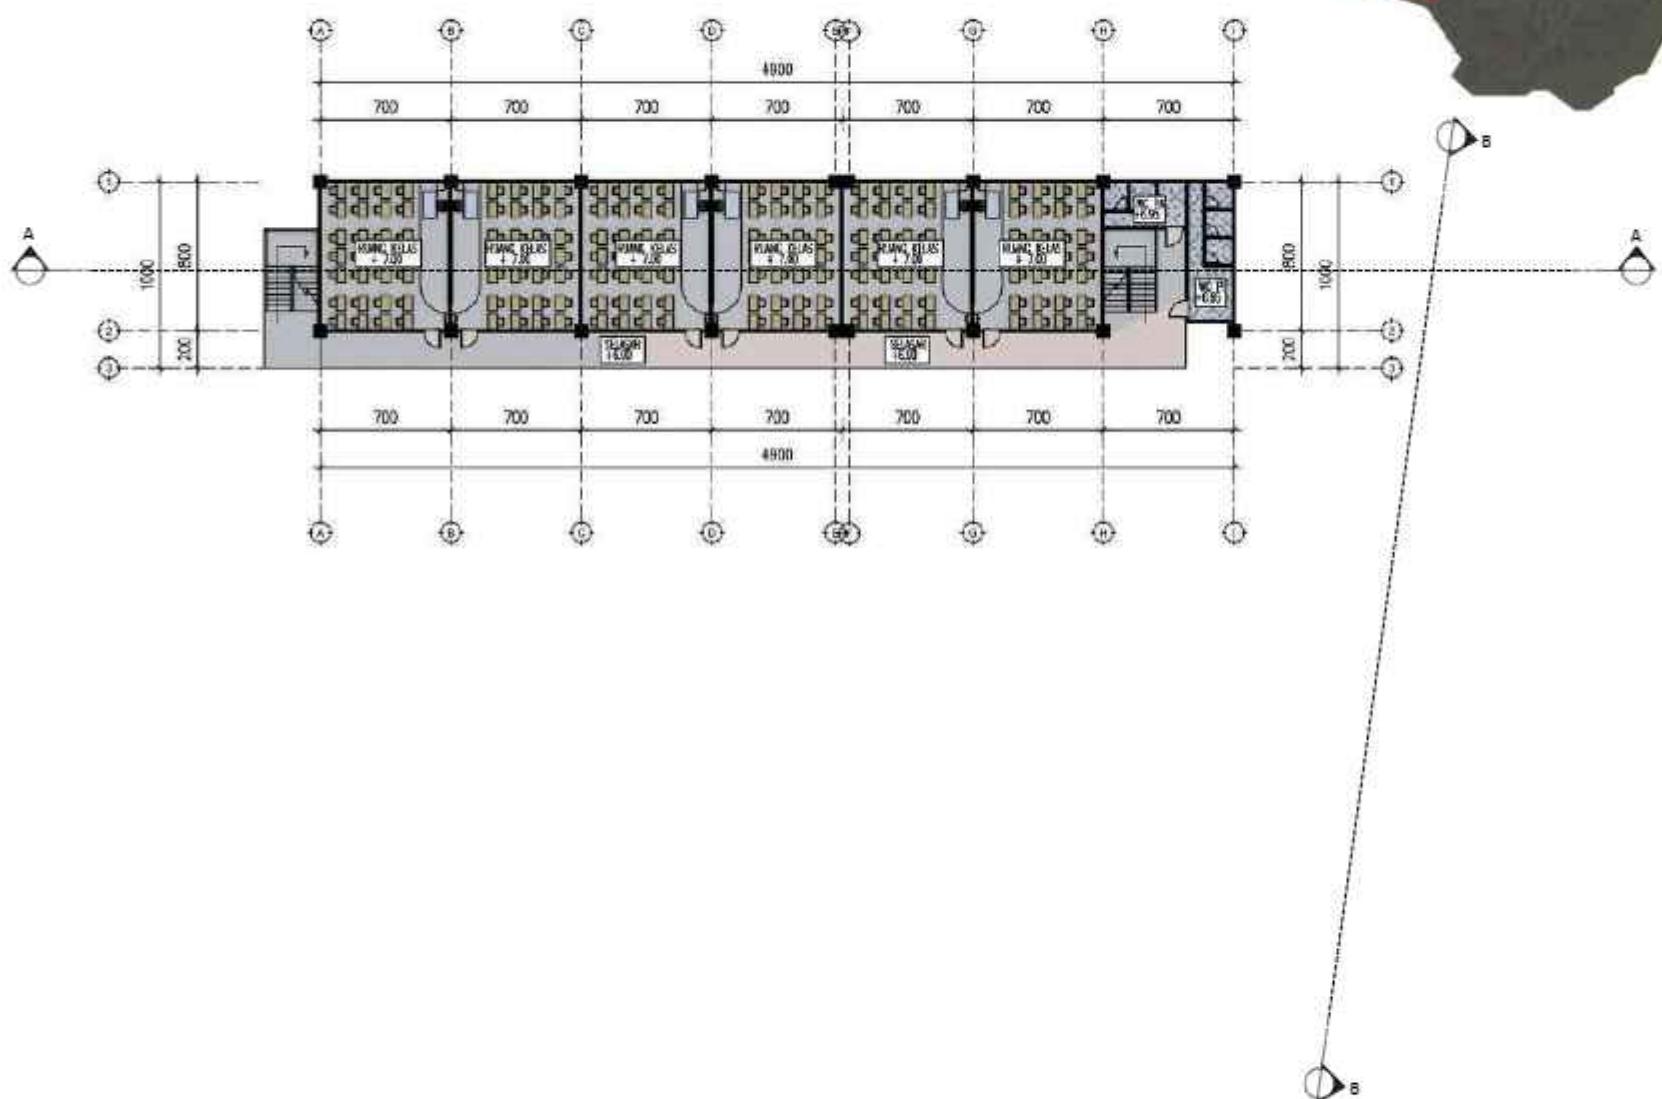

DENAH LANTAI 3
GEDUNG MI

1 : 250

NO. GAMBAR

NO. GAMBAR



ARSITEKTUR UIN MALANG

PRODI TEKNIK ARSITEKTUR
FAKULTAS SAINS DAN TEKNOLOGI
UIN MAULANA MALIK IBRAHIM
MALANG

ODUL PERANCANGAN

EDU-VACUATION PADA MADRASAH
DENGAN MASID KOMUNITAS
DI KAWASAN HUNTARA
PASCA ERUPSI SEMERU

LOKASI PERANCANGAN

DESA SUMBERMUJR,
KECAMATAN CANDIPURO,
KABUPATEN LUMAANG, JAWA TIMUR

NAMA MAHASISWA

ALIYA RIZQ DHIYARA

NIM

19660103

DOSEN PEMBIMBING 1

TARRANITA KUSUMADEW, M. T.

DOSEN PEMBIMBING 2

ELOK MUTIARA, M. T.

ODUL GAMBAR

TAMPAK SELATAN & UTARA MI

SKALA

1 : 250

NO. GAMBAR

17





ARSITEKTUR UIN MALANG

PRODI TEKNIK ARSITEKTUR
FAKULTAS SAINS DAN TEKNOLOGI
UIN MAULANA MALIK IBRAHIM
MALANG

JUDUL PERANCANGAN

EDU-VACUATION PADA MADRASAH
DENGAN MASJID KOMUNITAS
DI KAWASAN HUNTARA
PASCA ERUPSI SEMERU

LOKASI PERANCANGAN

DESA SUMBERMUJUR,
KECAMATAN CANDIPURO,
KABUPATEN LUMAJANG, JAWA TIMUR

NAMA MAHASISWA

ALIYA RIZQY DHIYARA

NIM

19660103

DOSEN PEMBIMBING 1

TARRANITA KUSUMADEWI, M.T.

DOSEN PEMBIMBING 2

ELOK MUTIARA, M.T.

JUDUL GAMBAR

TAMPAK TIMUR & BARAT MI

SKALA

1 : 250

NO. GAMBAR

18



TAMPAK SAMPING KANAN
GEDUNG MI

1 : 250



TAMPAK SAMPING KIRI
GEDUNG MI

1 : 250





ARSITEKTUR

UIN MALANG

PRODI TEKNIK ARSITEKTUR
FAKULTAS SAINS DAN TEKNOLOGI
UIN MAULANA MALIK IBRAHIM
MALANG

JUDUL PERANCANGAN

EDU-VACUATION PADA MADRASAH
DENGAN MASJID KOMUNITAS
DI KAWASAN HUNTARA
PASCA ERUPSI SEMERU

LOKASI PERANCANGAN

DESA SUMBERMUJUR,
KECAMATAN CANDIPURO,
KABUPATEN LUMAJANG, JAWA TIMUR

NAMA MAHASISWA

ALIYA RIZQY DHIYARA

NIM

19660103

DOSEN PEMBIMBING 1

TARRANITA KUSUMADEWI, M.T.

DOSEN PEMBIMBING 2

ELOK MUTIARA, M.T.

JUDUL GAMBAR

POTONGAN MI

SKALA

1 : 250

NO. GAMBAR

19





ARSITEKTUR
UIN MALANG

PRODI TEKNIK ARSITEKTUR
FAKULTAS SAINS DAN TEKNOLOGI
UIN MAULANA MALIK IBRAHIM
MALANG

JUDUL PERANCANGAN

EDU-VACUATION PADA MADRASAH
DENGAN MASJID KOMUNITAS
DI KAWASAN HUNTARA
PASCA ERUPSI SEMERU

LOKASI PERANCANGAN

DESA SUMBERMUJUR,
KECAMATAN CANDIPURO,
KABUPATEN LUMAJANG, JAWA TIMUR

NAMA MAHASISWA

ALIYA RIZQY DHIYARA

NIM

19660103

DOSEN PEMBIMBING 1

TARRANITA KUSUMADEWI, M.T.

DOSSEN PEMBIMBING 2

ELOK MUTIARA, M.T.

JUDUL GAMBAR


DENAH MA LANTAI 1

SKALA

1-250

卷之三

20

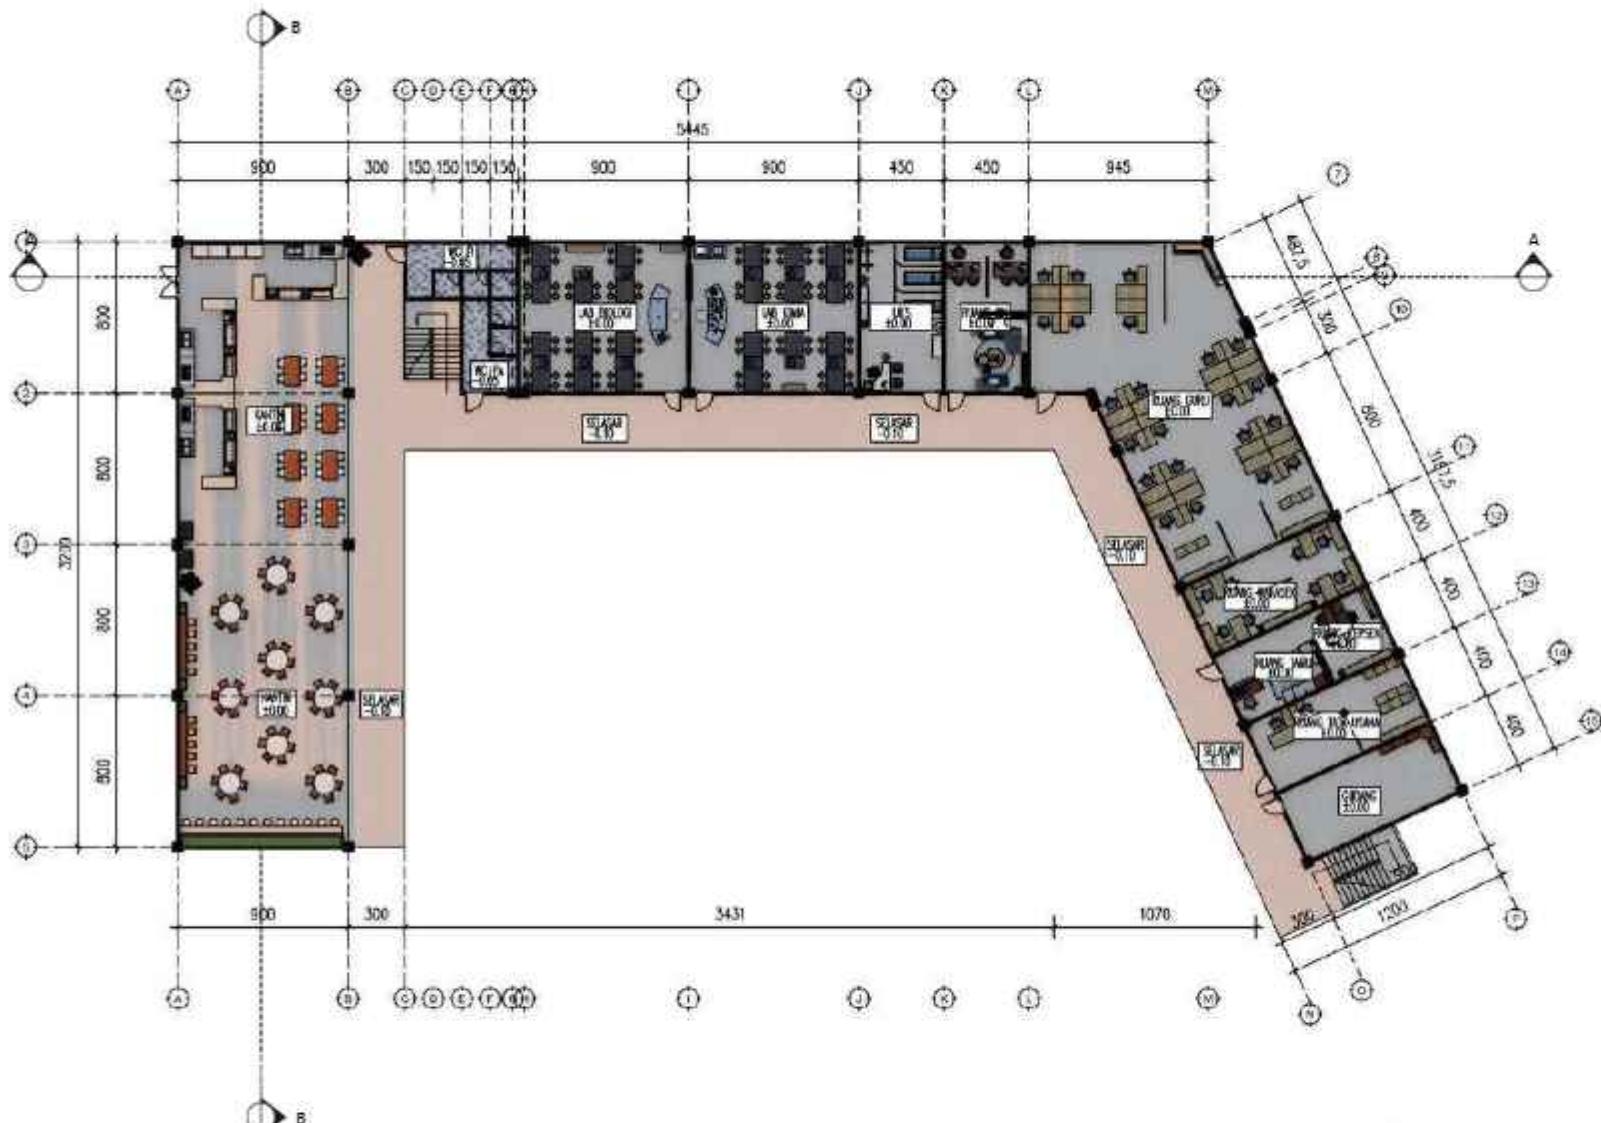

DENAH LANTAI 1
GEDUNG MA

1 : 250



ARSITEKTUR
UIN MALANG

PRODI TEKNIK ARSITEKTUR
FAKULTAS SAINS DAN TEKNOLOGI
UIN MAULANA MALIK IBRAHIM
MALANG

JUDUL PERANCANGAN

EDU-VACUATION PADA MADRASAH
DENGAN MASJID KOMUNITAS
DI KAWASAN HUNTARA
PASCA ERUPSI SEMERU

LOKASI PERANCANGAN

DESA SUMBERMUJUR,
KECAMATAN CANDIPURO,
KABUPATEN LUMAJANG, JAWA TIMUR

NAMA MAHASISWA

ALIYA RIZQY DHIYARA

NIM

19660103

DOSEN PEMBIMBING 1

ARRANITA KUSUMADEWI, M.

DOSEN PEMBIMBING 2

ELOK MUTIARA, M.T.

JUDUL GAMBAR


DENAH MALLANTAI 2

SKALA

1-250

卷之三

180 - 2007/08

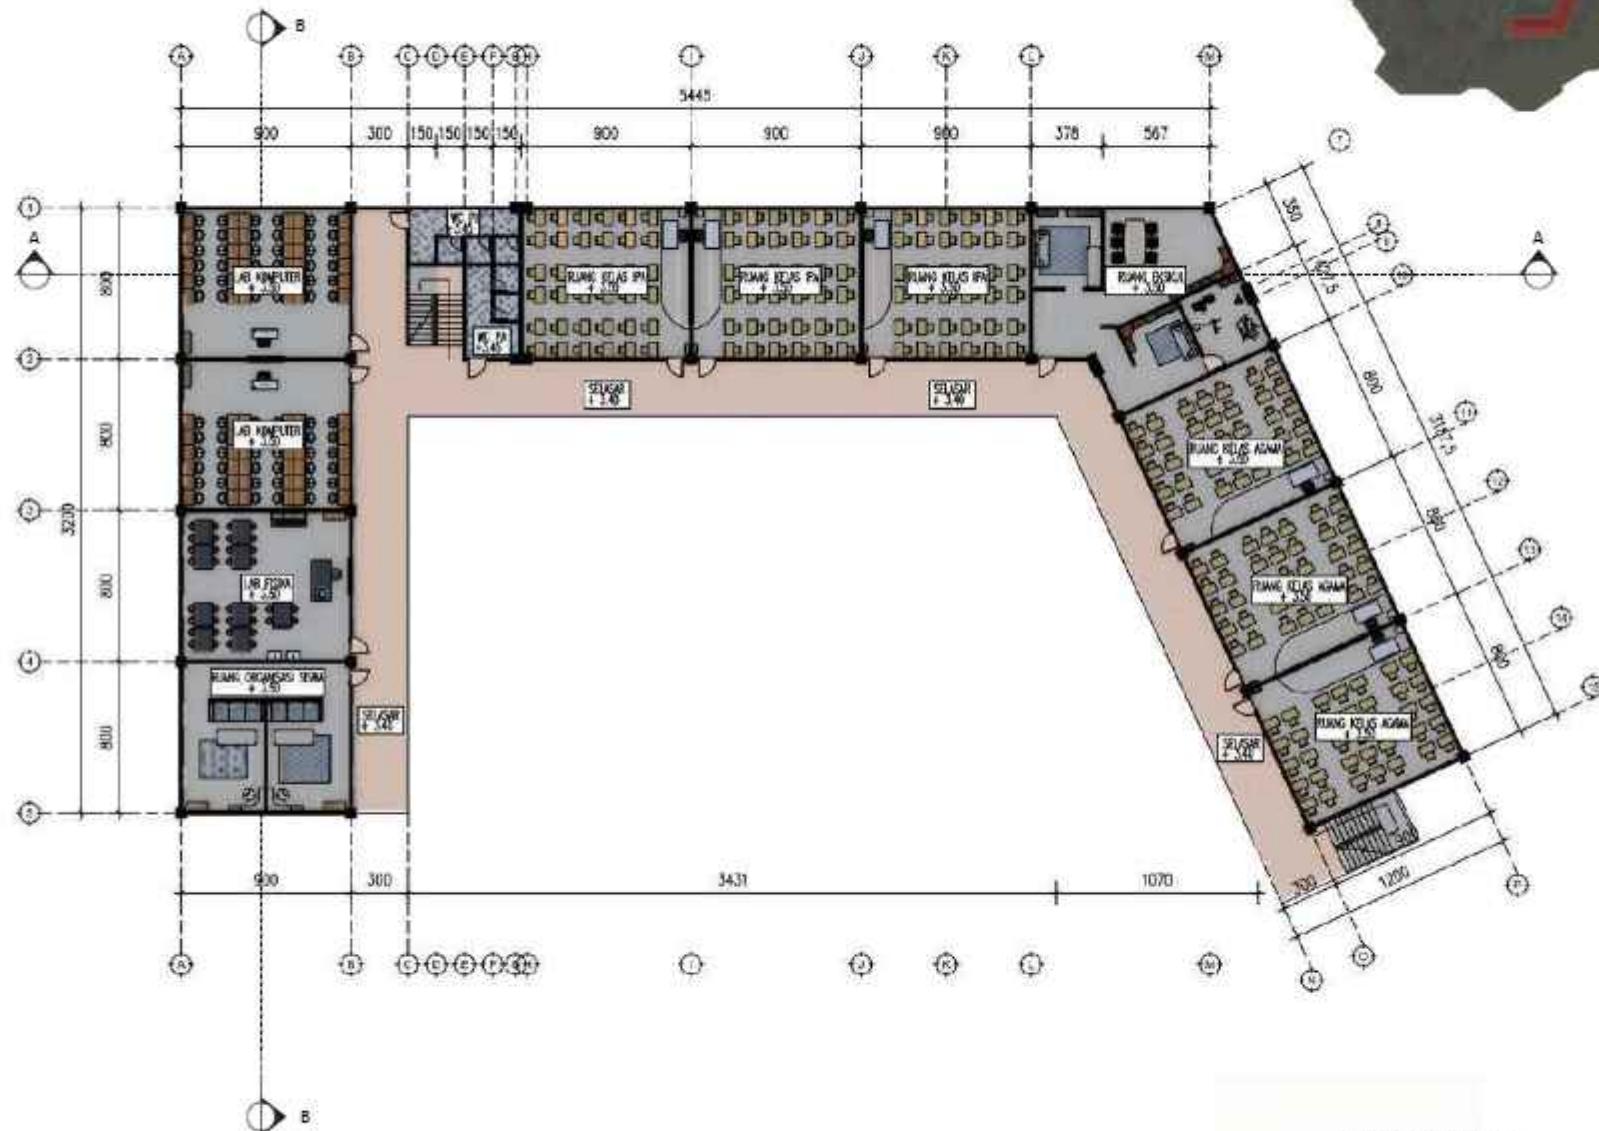

DENAH LANTAI 2
GEDUNG MA

1 : 250



ARSITEKTUR UIN MALANG

PRODI TEKNIK ARSITEKTUR
FAKULTAS SAINS DAN TEKNOLOGI
UIN MAULANA MALIK IBRAHIM
MALANG

JUDUL PERANCANGAN

EDU-VACUATION PADA MADRASAH
DENGAN MASJID KOMUNITAS
DI KAWASAN HUNTARA
PASCA ERUPSI SEMERU

LOKASI PERANCANGAN

DESA SUMBERMUJUR,
KECAMATAN CANDIPURO,
KABUPATEN LUMAJANG, JAWA TIMUR

NAMA MAHASISWA

ALIYA RIZQY DHIYARA

NIM

19660103

DOSEN PEMBIMBING 1

TARRANITA KUSUMADEWI, M.T.

DOSEN PEMBIMBING 2

ELOK MUTIARA, M.T.

JUDUL GAMBAR


DENAH MA LANTAI 3

SKALA

1 : 250

NO. GAMBAR

22

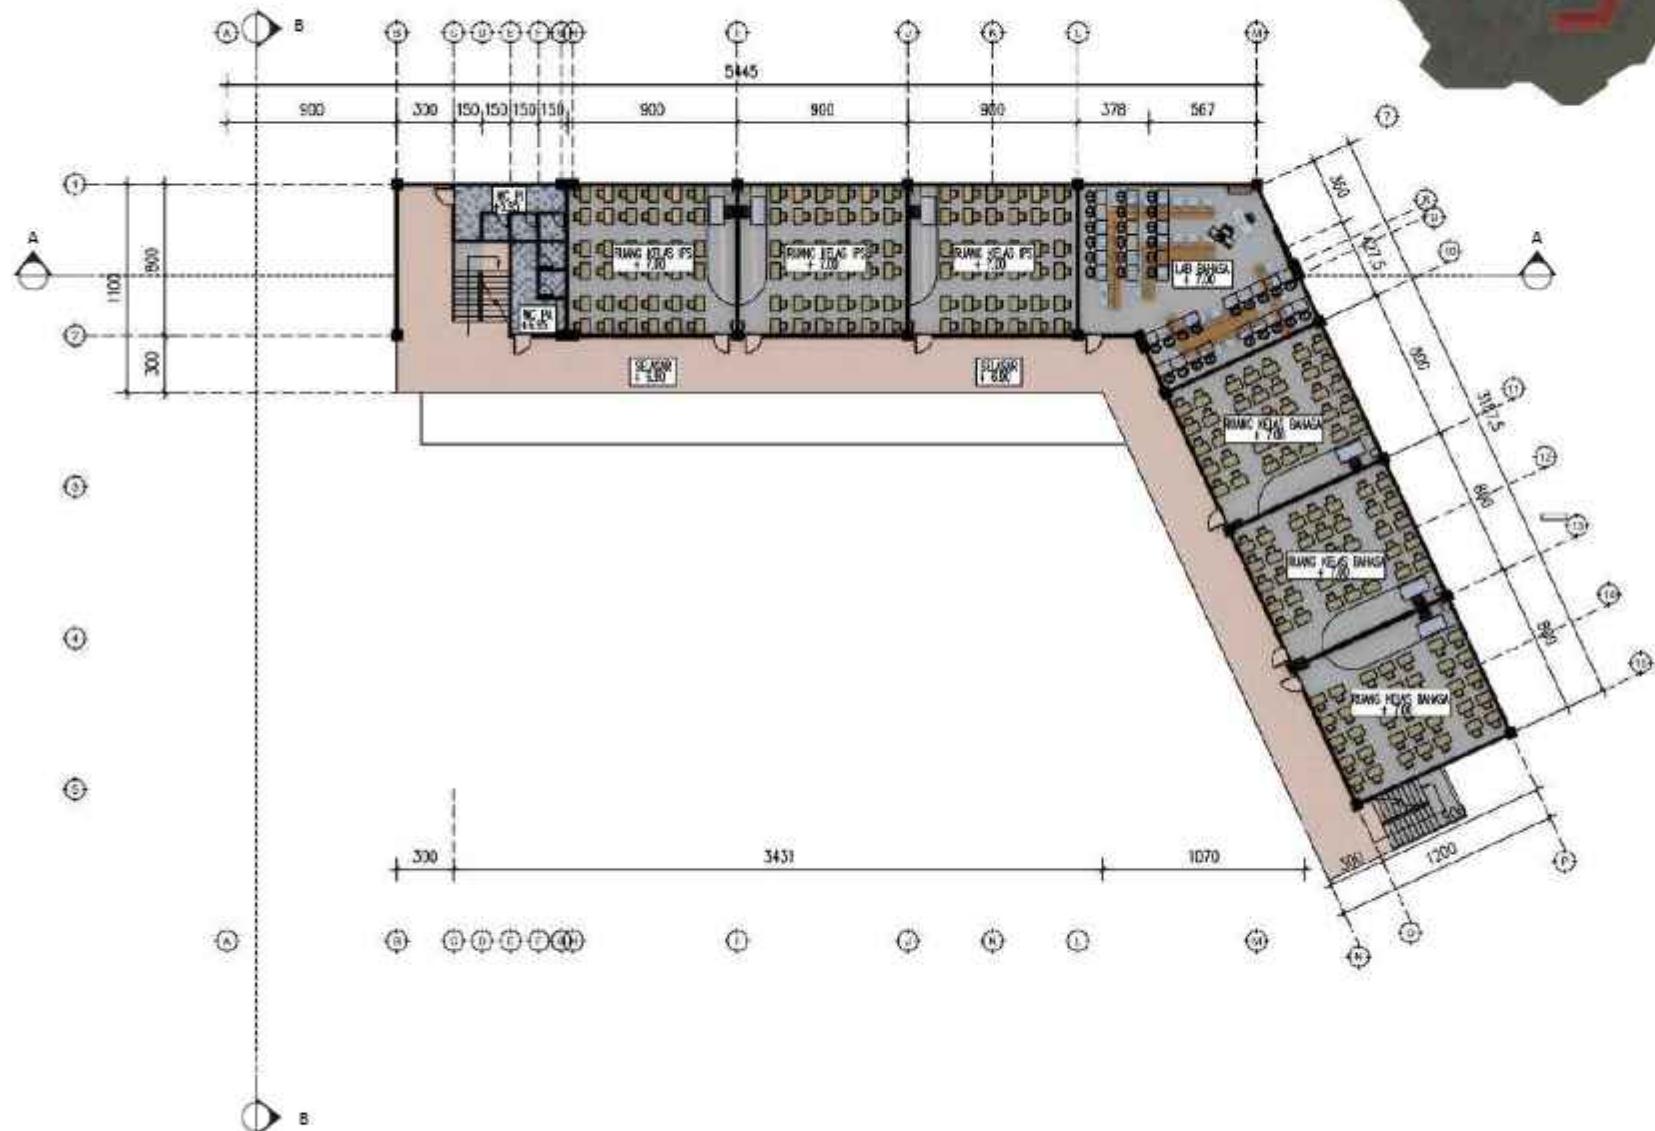

DENAH LANTAI 3
GEDUNG MA
1 : 250



ARSITEKTUR UIN MALANG

PRODI TEKNIK ARSITEKTUR
FAKULTAS SAINS DAN TEKNOLOGI
UIN MAULANA MALIK IBRAHIM
MALANG

JUDUL PERANCANGAN

EDU-VACUATION PADA MADRASAH
DENGAN MASJID KOMUNITAS
DI KAWASAN HUNTARA
PASCA ERUPSI SEMERU

LOKASI PERANCANGAN

DESA SUMBERMUJUR,
KECAMATAN CANDIPURO,
KABUPATEN LUMAJANG, JAWA TIMUR

NAMA MAHASISWA

ALIYA RIZQY DHIYARA

NIM

19660103

DOSEN PEMBIMBING 1

TARRANITA KUSUMADEWI, M.T.

DOSEN PEMBIMBING 2

ELOK MUTIARA, M.T.

JUDUL GAMBAR


TAMPAK DEPAN & BELAKANG MA

SKALA

1 : 250

NO. GAMBAR

23

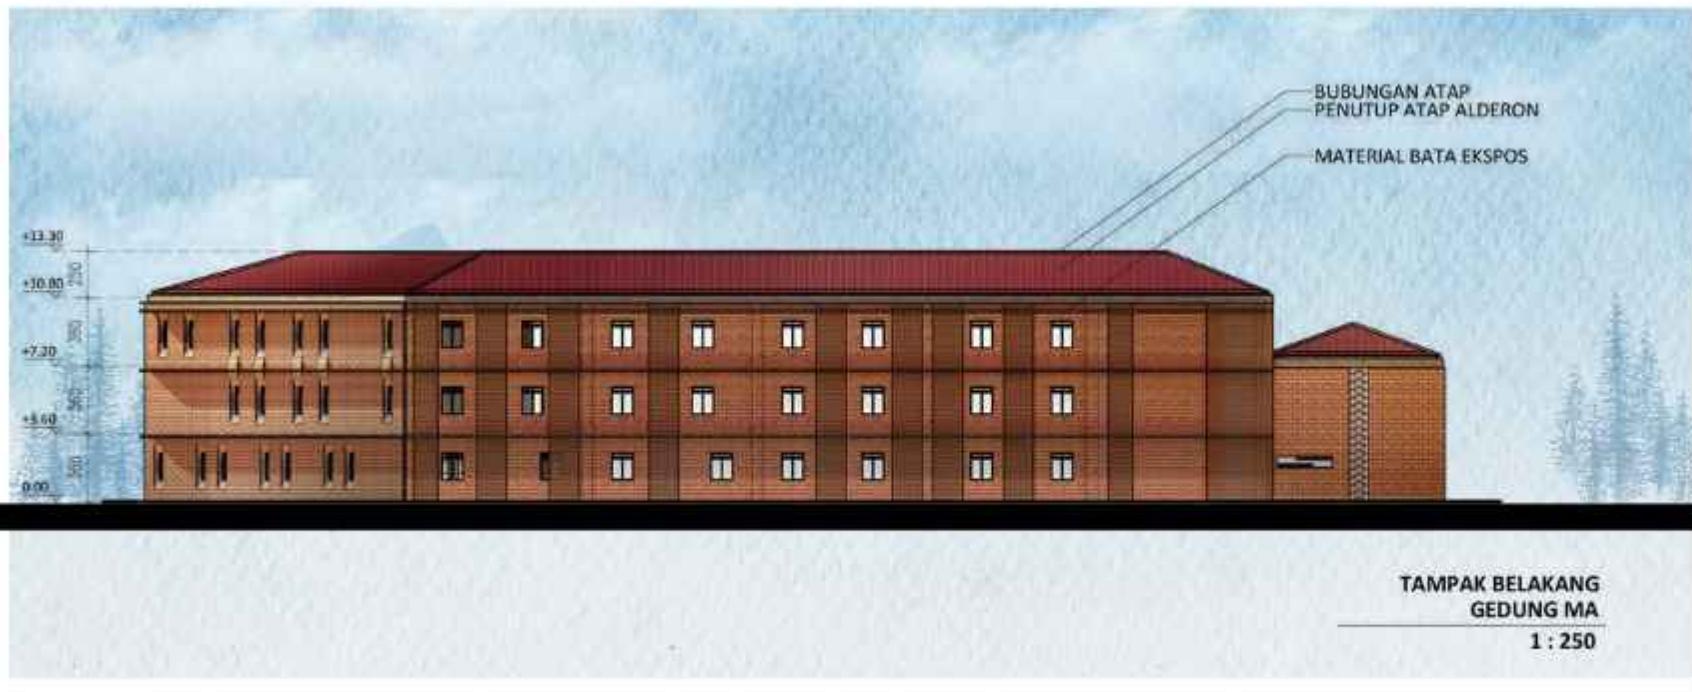



ARSITEKTUR UIN MALANG

PRODI TEKNIK ARSITEKTUR
FAKULTAS SAINS DAN TEKNOLOGI
UIN MAULANA MALIK IBRAHIM
MALANG

JUDUL PERANCANGAN

EDU-VACUATION PADA MADRASAH
DENGAN MASJID KOMUNITAS
DI KAWASAN HUNTARA
PASCA ERUPSI SEMERU

LOKASI PERANCANGAN

DESA SUMBERMUJUR,
KECAMATAN CANDIPURO,
KABUPATEN LUMAJANG, JAWA TIMUR

NAMA MAHASISWA

ALIYA RIZQY DHIYARA

NIM

19660103

DOSEN PEMBIMBING 1

TARRANITA KUSUMADEWI, M.T.

DOSEN PEMBIMBING 2

ELOK MUTIARA, M.T.

JUDUL GAMBAR



TAMPAK KANAN & KIRI MA

SKALA

1 : 250

NO. GAMBAR

24

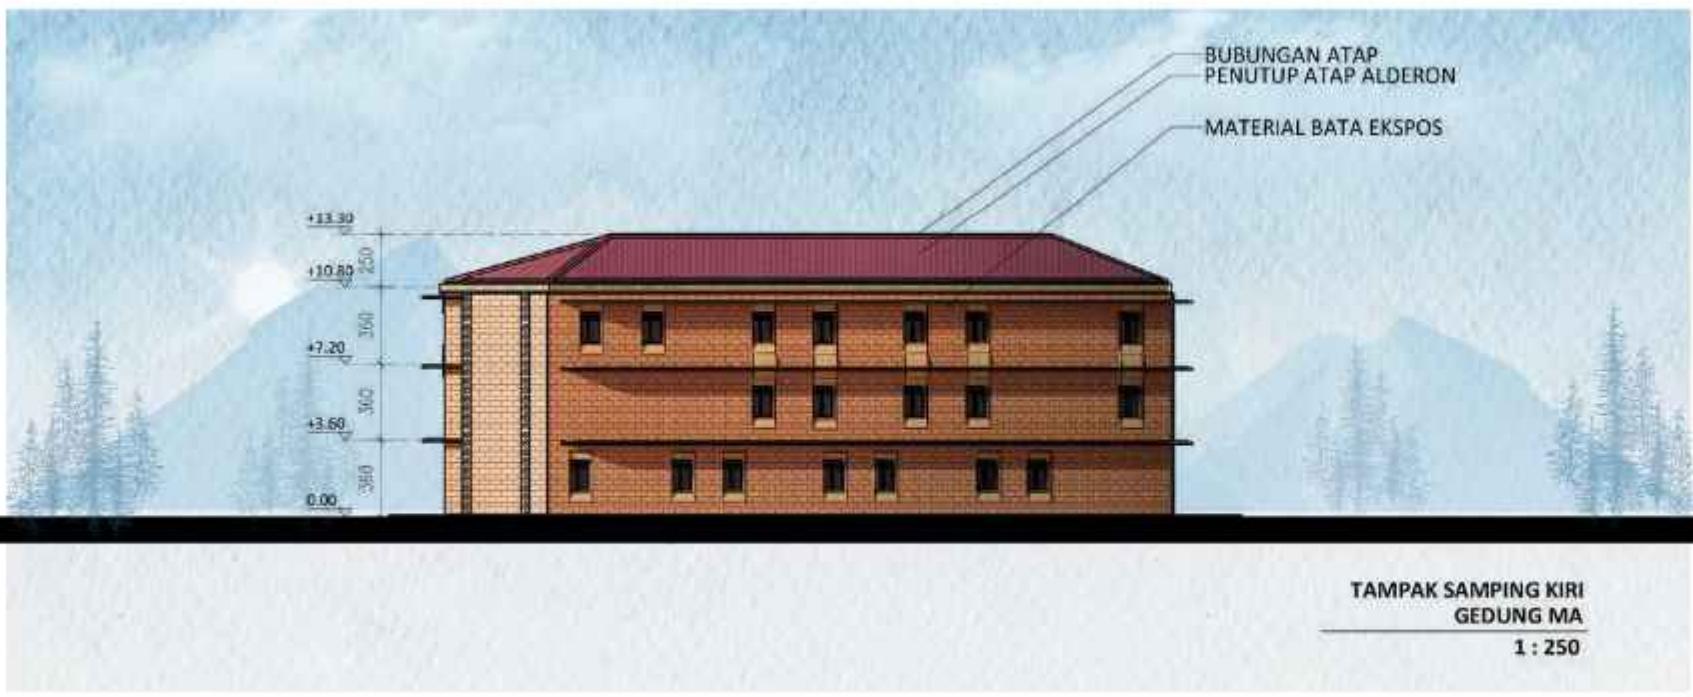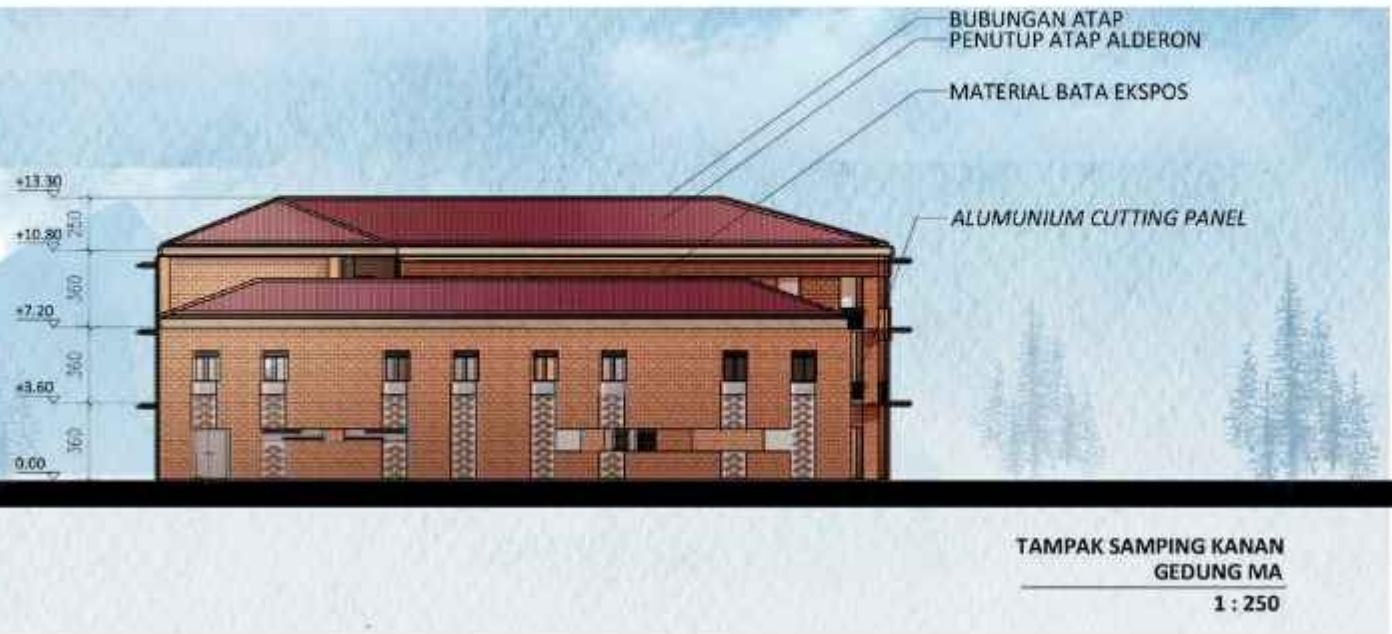



ARSITEKTUR UIN MALANG

PRODI TEKNIK ARSITEKTUR
FAKULTAS SAINS DAN TEKNOLOGI
UIN MAULANA MALIK IBRAHIM
MALANG

JUDUL PERANCANGAN

EDU-VACUATION PADA MADRASAH
DENGAN MASJID KOMUNITAS
DI KAWASAN HUNTARA
PASCA ERUPSI SEMERU

LOKASI PERANCANGAN

DESA SUMBERMUJUR,
KECAMATAN CANDIPURO,
KABUPATEN LUMAJANG, JAWA TIMUR

NAMA MAHASISWA

ALIYA RIZQY DHIYARA

NIM

19660103

DOSEN PEMBIMBING 1

TARRANITA KUSUMADEWI, M.T.

DOSEN PEMBIMBING 2

ELOK MUTIARA, M.T.

JUDUL GAMBAR

POTONGAN MA

SKALA

1 : 250

NO. GAMBAR

25





ARSITEKTUR
UIN MALANG

PRODI TEKNIK ARSITEKTUR
FAKULTAS SAINS DAN TEKNOLOGI
UIN MAULANA MALIK IBRAHIM
MALANG

JUDUL PERANCANGAN

EDU-VACUATION PADA MADRASAH
DENGAN MASJID KOMUNITAS
DI KAWASAN HUNTARA
PASCA ERUPSI SEMERU

LOKASI PERANCANGAN

DESA SUMBERMUJUR,
KECAMATAN CANDIPURO,
KABUPATEN LUMAJANG, JAWA TIMUR

NAMA MAHASISWA

ALIYA RIZQY DHIYARA

NIM

19660103

DOSEN PEMBIMBING 1

TARRANITA KUSUMADEWI, M.T.

DOSEN PEMBIMBING 2

ELOK MUTIARA, M.T.

JUDUL GAMBAR

DENAH MTs LANTAI 1

SKALA

1 - 250

NO. GAMBAR

26



DENAH LANTAI 1
GEDUNG MTs

1 : 250



ARSITEKTUR
UIN MALANG

PRODI TEKNIK ARSITEKTUR
FAKULTAS SAINS DAN TEKNOLOGI
UIN MAULANA MALIK IBRAHIM
MALANG

JUDUL PERANCANGAN

EDU-VACUATION PADA MADRASAH
DENGAN MASJID KOMUNITAS
DI KAWASAN HUNTARA
PASCA ERUPSI SEMERU

LOKASI PERANCANGAN

DESA SUMBERMUJUR,
KECAMATAN CANDIPURO,
KABUPATEN LUMAJANG, JAWA TIMUR

NAMA MAHASISWA

ALIYA RIZQY DHIYARA

NIM

19660103

DOSEN PEMBIMBING 1

TARRANITA KUSUMADEWI, M.T.

DOSEN PEMBIMBING 2

ELOK MUTIARA, M.T.

JUDUL GAMBAR

DENAH MTs LANTAI 2


SKALA

1 : 250

NO. GAMBAR

DENAH LANTAI 2
GEDUNG MTs

1 : 250

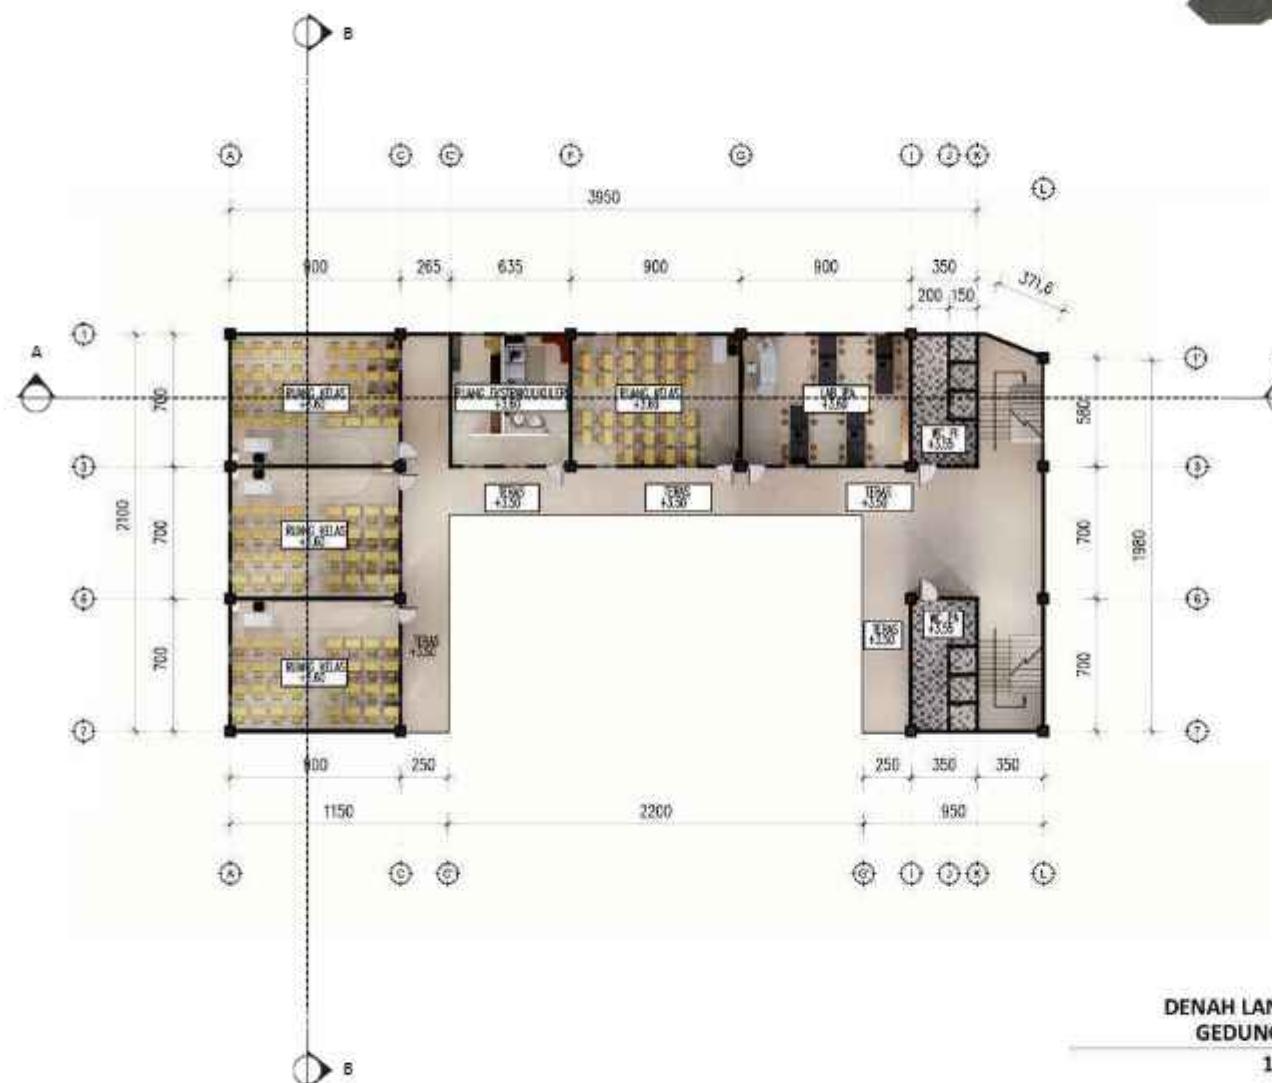



ARSITEKTUR
UIN MALANG

PRODI TEKNIK ARSITEKTUR
FAKULTAS SAINS DAN TEKNOLOGI
UIN MAULANA MALIK IBRAHIM
MALANG

JUDUL PERANCANGAN

EDU-VACUATION PADA MADRASAH
DENGAN MASJID KOMUNITAS
DI KAWASAN HUNTARA
PASCA ERUPSI SEMERU

LOKASI PERANCANGAN

**DESA SUMBERMUJUR,
KECAMATAN CANDIPURO,
KABUPATEN LUMAJANG, JAWA TIMUR**

NAMA MAHASISWA

ALIYA RIZQY DHIYARA

NIM

19660103

DOSEN PEMBIMBING 1

ARRANITA KUSUMADEWI, M.

DOSEN PEMBIMBING 2


ELOK MUTIARA, M.T.

JUDUL GAMBAR

DENAH MTs LANTAI 3

DENAH LANTAI 3
GEDUNG MTs

1 : 250

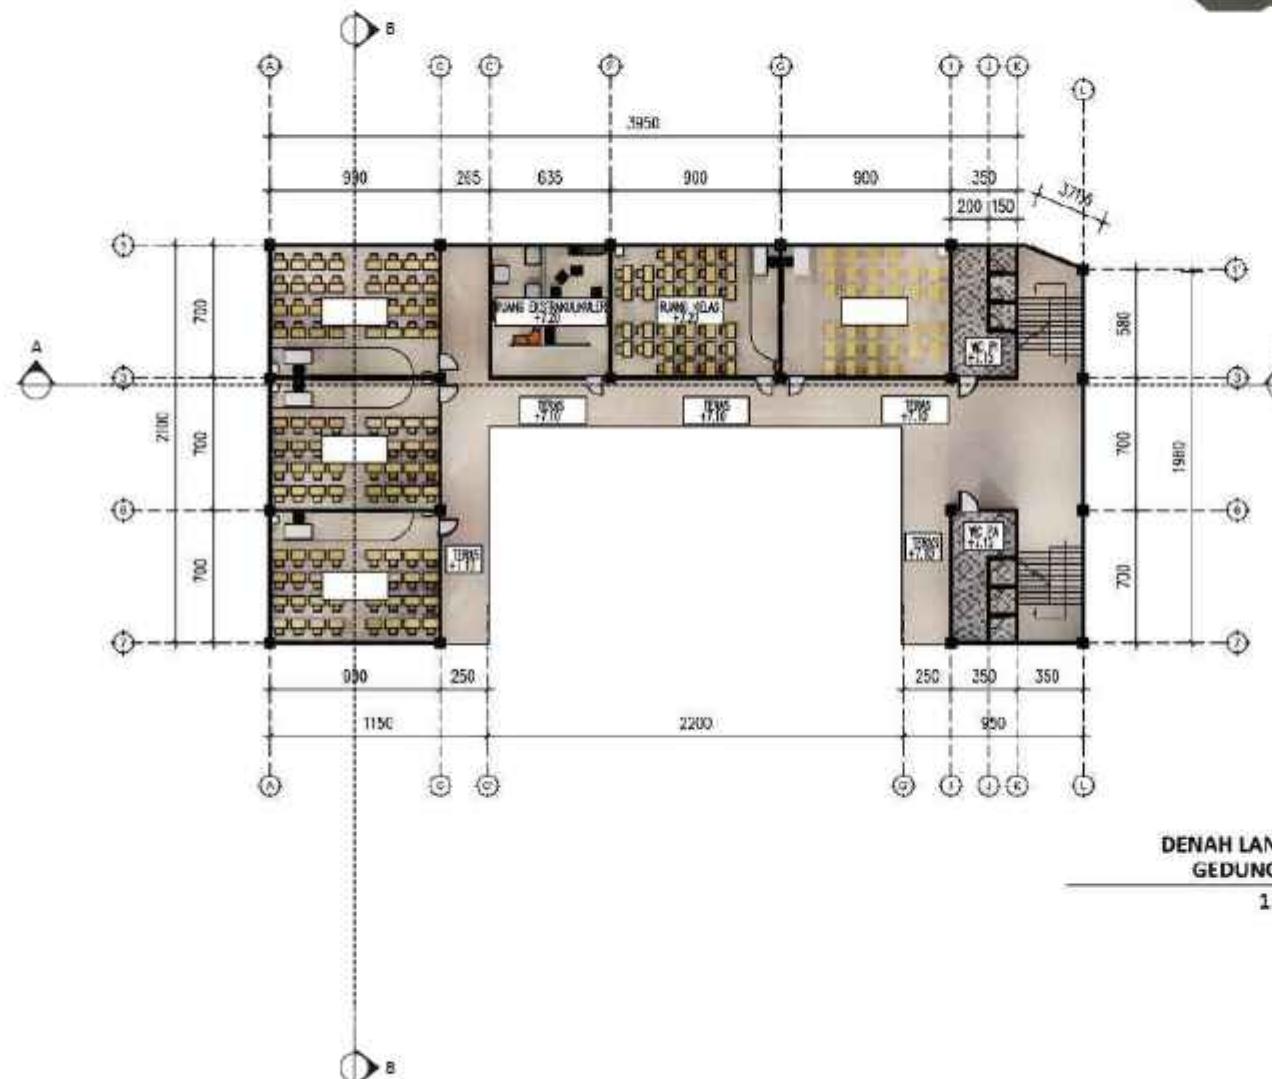

28



ARSITEKTUR UIN MALANG

PRODI TEKNIK ARSITEKTUR
FAKULTAS SAINS DAN TEKNOLOGI
UIN MAULANA MALIK IBRAHIM
MALANG

JUDUL PERANCANGAN

EDU-VACUATION PADA MADRASAH
DENGAN MASJID KOMUNITAS
DI KAWASAN HUNTARA
PASCA ERUPSI SEMERU

LOKASI PERANCANGAN

DESA SUMBERMUJUR,
KECAMATAN CANDIPURO,
KABUPATEN LUMAJANG, JAWA TIMUR

NAMA MAHASISWA

ALIYA RIZQY DHIYARA

NIM

19660103

DOSEN PEMBIMBING 1

TARRANITA KUSUMADEWI, M.T.

DOSEN PEMBIMBING 2

ELOK MUTIARA, M.T.

JUDUL GAMBAR

TAMPAK SELATAN & UTARA MTS

SKALA

1 : 250

NO. GAMBAR

29





ARSITEKTUR UIN MALANG

PRODI TEKNIK ARSITEKTUR
FAKULTAS SAINS DAN TEKNOLOGI
UIN MAULANA MALIK IBRAHIM
MALANG

JUDUL PERANCANGAN

EDU-VACUATION PADA MADRASAH
DENGAN MASJID KOMUNITAS
DI KAWASAN HUNTARA
PASCA ERUPSI SEMERU

LOKASI PERANCANGAN

DESA SUMBERMUJUR,
KECAMATAN CANDIPURO,
KABUPATEN LUMAJANG, JAWA TIMUR

NAMA MAHASISWA

ALIYA RIZQY DHIYARA

NIM

19660103

DOSEN PEMBIMBING 1

TARRANITA KUSUMADEWI, M.T.

DOSEN PEMBIMBING 2

ELOK MUTIARA, M.T.

JUDUL GAMBAR


TAMPAK BARAT & TIMUR MTS

SKALA

1 : 250

NO. GAMBAR

30

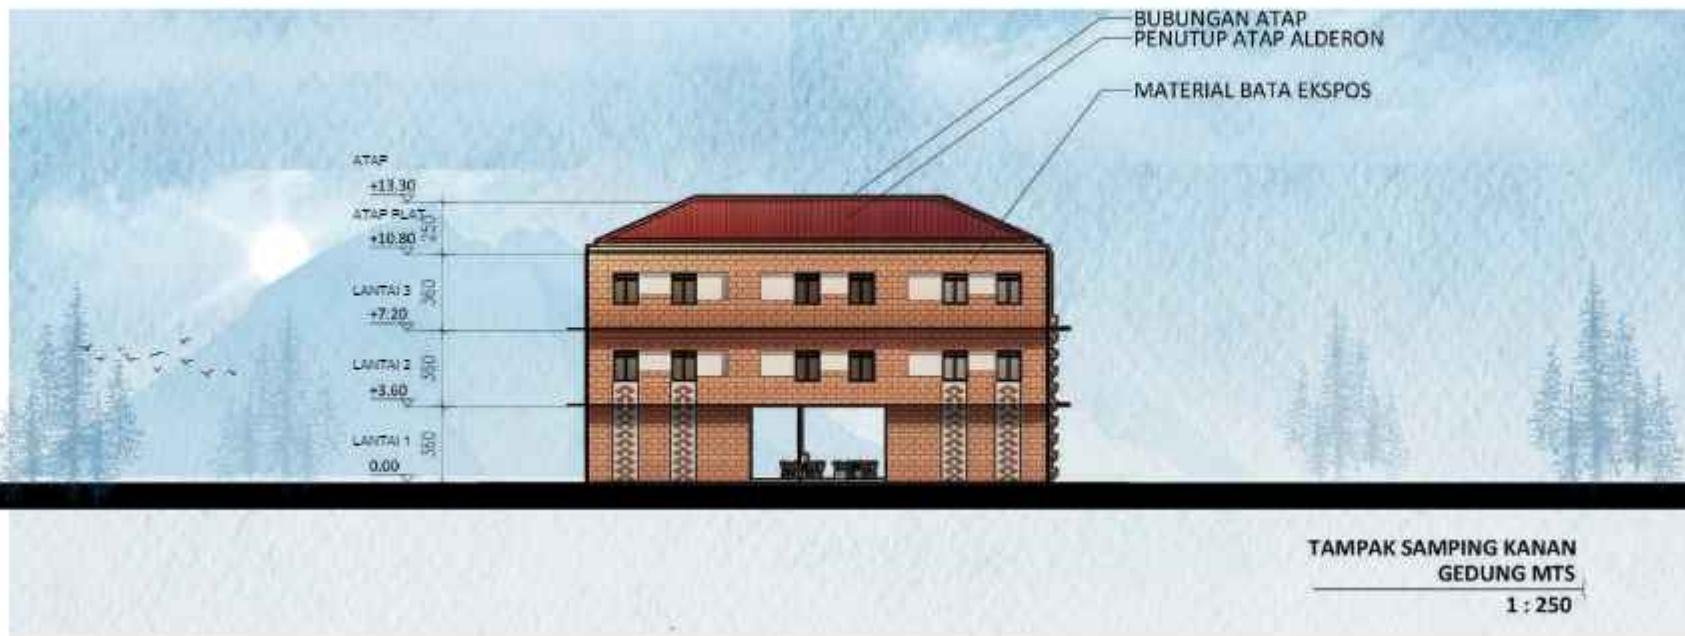



ARSITEKTUR

UIN MALANG

PRODI TEKNIK ARSITEKTUR
FAKULTAS SAINS DAN TEKNOLOGI
UIN MAULANA MALIK IBRAHIM
MALANG

JUDUL PERANCANGAN

EDU-VACUATION PADA MADRASAH
DENGAN MASJID KOMUNITAS
DI KAWASAN HUNTARA
PASCA ERUPSI SEMERU

LOKASI PERANCANGAN

DESA SUMBERMUJUR,
KECAMATAN CANDIPURO,
KABUPATEN LUMAJANG, JAWA TIMUR

NAMA MAHASISWA

ALIYA RIZQY DHIYARA

NIM

19660103

DOSEN PEMBIMBING 1

TARRANITA KUSUMADEWI, M.T.

DOSEN PEMBIMBING 2

ELOK MUTIARA, M.T.

JUDUL GAMBAR

POTONGAN MTs

SKALA

1 : 250

NO. GAMBAR

31





ARSITEKTUR
UIN MALANG

PRODI TEKNIK ARSITEKTUR
FAKULTAS SAINS DAN TEKNOLOGI
UIN MAULANA MALIK IBRAHIM
MALANG

JUDUL PERANCANGAN

EDU-VACUATION PADA MADRASAH
DENGAN MASJID KOMUNITAS
DI KAWASAN HUNTARA
PASCA ERUPSI SEMERU

LOKASI PERANCANGAN

DESA SUMBERMUJUR,
KECAMATAN CANDIPURO,
KABUPATEN LUMAJANG, JAWA TIMUR

NAMA MAHASISWA

ALIYA RIZQY DHIYARA

NIM

19660103

DOSEN PEMBIMBING 1

TARRANITA KUSUMADEWI, M.T.

DOSEN PEMBIMBING 2

ELOK MUTIARA, M.T.

JUDUL GAMBAR

PERSPEKTIF KAWASAN

SKALA

NO. GAMBAR





ARSITEKTUR
UIN MALANG

PRODI TEKNIK ARSITEKTUR
FAKULTAS SAINS DAN TEKNOLOGI
UIN MAULANA MALIK IBRAHIM
MALANG

JUDUL PERANCANGAN

EDU-VACUATION PADA MADRASAH
DENGAN MASJID KOMUNITAS
DI KAWASAN HUNTARA
PASCA ERUPSI SEMERU

LOKASI PERANCANGAN

DESA SUMBERMUJUR,
KECAMATAN CANDIPURO,
KABUPATEN LUMAJANG, JAWA TIMUR

NAMA MAHASISWA

ALIYA RIZQY DHIYARA

NIM

19660103

DOSEN PEMBIMBING 1

TARRANITA KUSUMADEWI, M.T.

DOSEN PEMBIMBING 2

ELOK MUTIARA, M.T.

JUDUL GAMBAR

PERSPEKTIF KAWASAN

SKALA

NO. GAMBAR





ARSITEKTUR
UIN MALANG



PRODI TEKNIK ARSITEKTUR
FAKULTAS SAINS DAN TEKNOLOGI
UIN MAULANA MALIK IBRAHIM
MALANG

JUDUL PERANCANGAN

EDU-VACUATION PADA MADRASAH
DENGAN MASJID KOMUNITAS
DI KAWASAN HUNTARA
PASCA ERUPSI SEMERU

LOKASI PERANCANGAN

DESA SUMBERMUJUR,
KECAMATAN CANDIPURO,
KABUPATEN LUMAJANG, JAWA TIMUR

NAMA MAHASISWA

ALIYA RIZQY DHIYARA

NIM

19660103

DOSEN PEMBIMBING 1

TARRANITA KUSUMADEWI, M.T.

DOSEN PEMBIMBING 2

ELOK MUTIARA, M.T.

JUDUL GAMBAR

PERSPEKTIF EKSTERIOR MASJID

SKALA

NO. GAMBAR



ARSITEKTUR
UIN MALANG

PRODI TEKNIK ARSITEKTUR
FAKULTAS SAINS DAN TEKNOLOGI
UIN MAULANA MALIK IBRAHIM
MALANG

JUDUL PERANCANGAN

EDU-VACUATION PADA MADRASAH
DENGAN MASJID KOMUNITAS
DI KAWASAN HUNTARA
PASCA ERUPSI SEMERU

LOKASI PERANCANGAN

DESA SUMBERMUJUR,
KECAMATAN CANDIPURO,
KABUPATEN LUMAJANG, JAWA TIMUR

NAMA MAHASISWA

ALIYA RIZQY DHIYARA

NIM

19660103

DOSEN PEMBIMBING 1

TARRANITA KUSUMADEWI, M.T.

DOSEN PEMBIMBING 2

ELOK MUTIARA, M.T.

JUDUL GAMBAR


PERSPEKTIF EKSTERIOR MASJID

SKALA

NO. GAMBAR

35



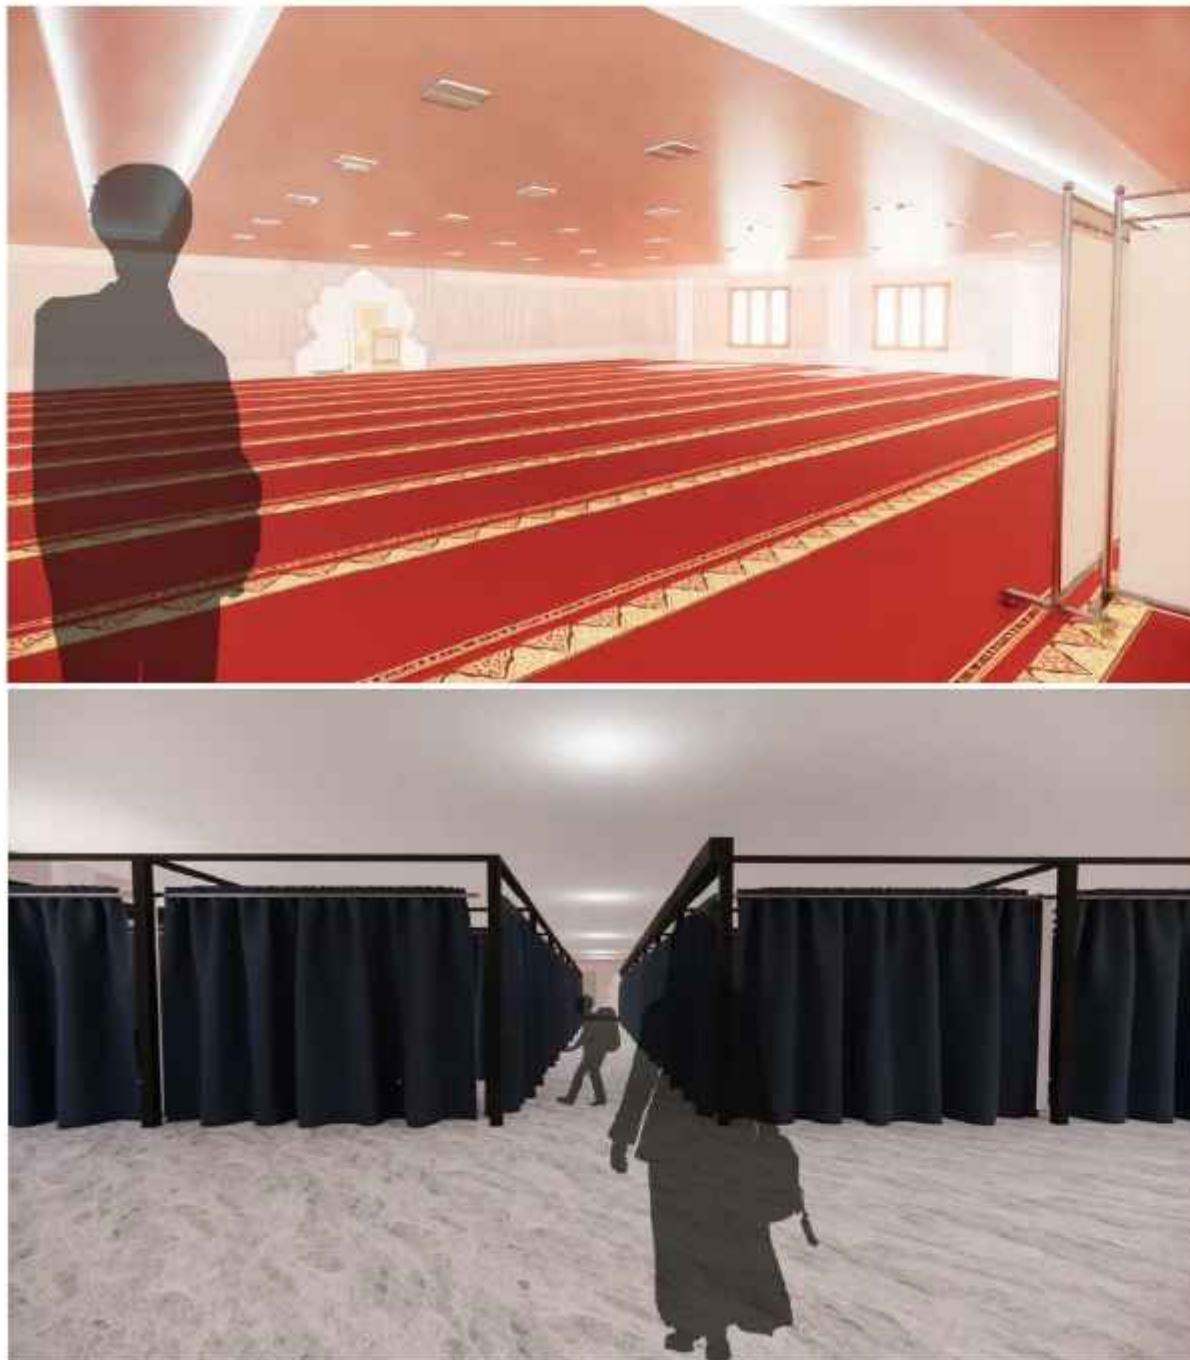

RUANG SHOLAT

RUANG SHOLAT (EVAKUASI)



ARSITEKTUR
UIN MALANG

PRODI TEKNIK ARSITEKTUR
FAKULTAS SAINS DAN TEKNOLOGI
UIN MAULANA MALIK IBRAHIM
MALANG

JUDUL PERANCANGAN

EDU-VACUATION PADA MADRASAH
DENGAN MASJID KOMUNITAS
DI KAWASAN HUNTARA
PASCA ERUPSI SEMERU

LOKASI PERANCANGAN

DESA SUMBERMUJUR,
KECAMATAN CANDIPURO,
KABUPATEN LUMAJANG, JAWA TIMUR

NAMA MAHASISWA

ALIYA RIZQY DHIYARA

NIM

19660103

DOSEN PEMBIMBING 1

TARRANITA KUSUMADEWI, M.T.

DOSEN PEMBIMBING 2

ELOK MUTIARA, M.T.

JUDUL GAMBAR

PERSPEKTIF INTERIOR

SKALA

NO. GAMBAR



ARSITEKTUR UIN MALANG

PRODI TEKNIK ARSITEKTUR
FAKULTAS SAINS DAN TEKNOLOGI
UIN MAULANA MALIK IBRAHIM
MALANG

JUDUL PERANCANGAN

EDU-VACUATION PADA MADRASAH
DENGAN MASJID KOMUNITAS
DI KAWASAN HUNTARA
PASCA ERUPSI SEMERU

LOKASI PERANCANGAN

DESA SUMBERMUJUR,
KECAMATAN CANDIPURO,
KABUPATEN LUMAJANG, JAWA TIMUR

NAMA MAHASISWA

ALIYA RIZQY DHIYARA

NIM

19660103

DOSEN PEMBIMBING 1

TARRANITA KUSUMADEWI, M.T.

DOSEN PEMBIMBING 2

ELOK MUTIARA, M.T.

JUDUL GAMBAR

PERSPEKTIF INTERIOR

SKALA

NO. GAMBAR

AULA

AULA
(EVAKUASI)





ARSITEKTUR
UIN MALANG

PRODI TEKNIK ARSITEKTUR
FAKULTAS SAINS DAN TEKNOLOGI
UIN MAULANA MALIK IBRAHIM
MALANG

JUDUL PERANCANGAN

EDU-VACUATION PADA MADRASAH
DENGAN MASJID KOMUNITAS
DI KAWASAN HUNTARA
PASCA ERUPSI SEMERU

LOKASI PERANCANGAN

DESA SUMBERMUJUR,
KECAMATAN CANDIPURO,
KABUPATEN LUMAJANG, JAWA TIMUR

NAMA MAHASISWA

ALIYA RIZQY DHIYARA

NIM

19660103

DOSEN PEMBIMBING 1

TARRANITA KUSUMADEWI, M.T.

DOSEN PEMBIMBING 2

ELOK MUTIARA, M.T.

JUDUL GAMBAR

PERSPEKTIF INTERIOR

SKALA

NO. GAMBAR

PERPUSTAKAAN MI

**PERPUSTAKAAN MI
(EVAKUASI)**





ARSITEKTUR UIN MALANG

PRODI TEKNIK ARSITEKTUR
FAKULTAS SAINS DAN TEKNOLOGI
UIN MAULANA MALIK IBRAHIM
MALANG

JUDUL PERANCANGAN

EDU-VACUATION PADA MADRASAH
DENGAN MASJID KOMUNITAS
DI KAWASAN HUNTARA
PASCA ERUPSI SEMERU

LOKASI PERANCANGAN

DESA SUMBERMUJUR,
KECAMATAN CANDIPURO,
KABUPATEN LUMAJANG, JAWA TIMUR

NAMA MAHASISWA

ALIYA RIZQY DHIYARA

NIM

19660103

DOSEN PEMBIMBING 1

TARRANITA KUSUMADEWI, M.T.

DOSEN PEMBIMBING 2

ELOK MUTIARA, M.T.

JUDUL GAMBAR

PERSPEKTIF INTERIOR

SKALA

NO. GAMBAR

PERPUSTAKAAN MTs

PERPUSTAKAAN MTs (EVAKUASI)



ARSITEKTUR
UIN MALANG



PERPUSTAKAAN MA

PRODI TEKNIK ARSITEKTUR
FAKULTAS SAINS DAN TEKNOLOGI
UIN MAULANA MALIK IBRAHIM
MALANG

JUDUL PERANCANGAN

EDU-VACUATION PADA MADRASAH
DENGAN MASJID KOMUNITAS
DI KAWASAN HUNTARA
PASCA ERUPSI SEMERU

LOKASI PERANCANGAN

DESA SUMBERMUJUR,
KECAMATAN CANDIPURO,
KABUPATEN LUMAJANG, JAWA TIMUR

NAMA MAHASISWA

ALIYA RIZQY DHIYARA

NIM

19660103

DOSEN PEMBIMBING 1

TARRANITA KUSUMADEWI, M.T.

DOSEN PEMBIMBING 2

ELOK MUTIARA, M.T.

JUDUL GAMBAR

PERSPEKTIF INTERIOR

SKALA

NO. GAMBAR



ARSITEKTUR
UIN MALANG



PRODI TEKNIK ARSITEKTUR
FAKULTAS SAINS DAN TEKNOLOGI
UIN MAULANA MALIK IBRAHIM
MALANG

JUDUL PERANCANGAN

EDU-VACUATION PADA MADRASAH
DENGAN MASJID KOMUNITAS
DI KAWASAN HUNTARA
PASCA ERUPSI SEMERU

LOKASI PERANCANGAN

DESA SUMBERMUJUR,
KECAMATAN CANDIPURO,
KABUPATEN LUMAJANG, JAWA TIMUR

NAMA MAHASISWA

ALIYA RIZQY DHIYARA

NIM

19660103

DOSEN PEMBIMBING 1

TARRANITA KUSUMADEWI, M.T.

DOSEN PEMBIMBING 2

ELOK MUTIARA, M.T.

JUDUL GAMBAR

PERSPEKTIF EKSTERIOR MI

SKALA

NO. GAMBAR



ARSITEKTUR
UIN MALANG



PRODI TEKNIK ARSITEKTUR
FAKULTAS SAINS DAN TEKNOLOGI
UIN MAULANA MALIK IBRAHIM
MALANG

JUDUL PERANCANGAN

EDU-VACUATION PADA MADRASAH
DENGAN MASJID KOMUNITAS
DI KAWASAN HUNTARA
PASCA ERUPSI SEMERU

LOKASI PERANCANGAN

DESA SUMBERMUJUR,
KECAMATAN CANDIPURO,
KABUPATEN LUMAJANG, JAWA TIMUR

NAMA MAHASISWA

ALIYA RIZQY DHIYARA

NIM

19660103

DOSEN PEMBIMBING 1

TARRANITA KUSUMADEWI, M.T.

DOSEN PEMBIMBING 2

ELOK MUTIARA, M.T.

JUDUL GAMBAR

PERSPEKTIF EKSTERIOR MI

SKALA

NO. GAMBAR



ARSITEKTUR
UIN MALANG



RUANG KELAS MI

PRODI TEKNIK ARSITEKTUR
FAKULTAS SAINS DAN TEKNOLOGI
UIN MAULANA MALIK IBRAHIM
MALANG

JUDUL PERANCANGAN

EDU-VACUATION PADA MADRASAH
DENGAN MASJID KOMUNITAS
DI KAWASAN HUNTARA
PASCA ERUPSI SEMERU

LOKASI PERANCANGAN

DESA SUMBERMUJUR,
KECAMATAN CANDIPURO,
KABUPATEN LUMAJANG, JAWA TIMUR

NAMA MAHASISWA

ALIYA RIZQY DHIYARA

NIM

19660103

DOSEN PEMBIMBING 1

TARRANITA KUSUMADEWI, M.T.

DOSEN PEMBIMBING 2

ELOK MUTIARA, M.T.

JUDUL GAMBAR

PERSPEKTIF INTERIOR

SKALA

NO. GAMBAR



ARSITEKTUR
UIN MALANG



RUANG GURU MI

PRODI TEKNIK ARSITEKTUR
FAKULTAS SAINS DAN TEKNOLOGI
UIN MAULANA MALIK IBRAHIM
MALANG

JUDUL PERANCANGAN

EDU-VACUATION PADA MADRASAH
DENGAN MASJID KOMUNITAS
DI KAWASAN HUNTARA
PASCA ERUPSI SEMERU

LOKASI PERANCANGAN

DESA SUMBERMUJUR,
KECAMATAN CANDIPURO,
KABUPATEN LUMAJANG, JAWA TIMUR

NAMA MAHASISWA

ALIYA RIZQY DHIYARA

NIM

19660103

DOSEN PEMBIMBING 1

TARRANITA KUSUMADEWI, M.T.

DOSEN PEMBIMBING 2

ELOK MUTIARA, M.T.

JUDUL GAMBAR

PERSPEKTIF INTERIOR

SKALA

NO. GAMBAR



ARSITEKTUR
UIN MALANG



RUANG KEPSEK MI

PRODI TEKNIK ARSITEKTUR
FAKULTAS SAINS DAN TEKNOLOGI
UIN MAULANA MALIK IBRAHIM
MALANG

JUDUL PERANCANGAN

EDU-VACUATION PADA MADRASAH
DENGAN MASJID KOMUNITAS
DI KAWASAN HUNTARA
PASCA ERUPSI SEMERU

LOKASI PERANCANGAN

DESA SUMBERMUJUR,
KECAMATAN CANDIPURO,
KABUPATEN LUMAJANG, JAWA TIMUR

NAMA MAHASISWA

ALIYA RIZQY DHIYARA

NIM

19660103

DOSEN PEMBIMBING 1

TARRANITA KUSUMADEWI, M.T.

DOSEN PEMBIMBING 2

ELOK MUTIARA, M.T.

JUDUL GAMBAR

PERSPEKTIF INTERIOR

SKALA

NO. GAMBAR



ARSITEKTUR
UIN MALANG

PRODI TEKNIK ARSITEKTUR
FAKULTAS SAINS DAN TEKNOLOGI
UIN MAULANA MALIK IBRAHIM
MALANG

JUDUL PERANCANGAN

EDU-VACUATION PADA MADRASAH
DENGAN MASJID KOMUNITAS
DI KAWASAN HUNTARA
PASCA ERUPSI SEMERU

LOKASI PERANCANGAN

DESA SUMBERMUJUR,
KECAMATAN CANDIPURO,
KABUPATEN LUMAJANG, JAWA TIMUR

NAMA MAHASISWA

ALIYA RIZQY DHIYARA

NIM

19660103

DOSEN PEMBIMBING 1

TARRANITA KUSUMADEWI, M.T.

DOSEN PEMBIMBING 2

ELOK MUTIARA, M.T.

JUDUL GAMBAR

PERSPEKTIF INTERIOR

SKALA

NO. GAMBAR

46



UKS MI



ARSITEKTUR
UIN MALANG



PRODI TEKNIK ARSITEKTUR
FAKULTAS SAINS DAN TEKNOLOGI
UIN MAULANA MALIK IBRAHIM
MALANG

JUDUL PERANCANGAN

EDU-VACUATION PADA MADRASAH
DENGAN MASJID KOMUNITAS
DI KAWASAN HUNTARA
PASCA ERUPSI SEMERU

LOKASI PERANCANGAN

DESA SUMBERMUJUR,
KECAMATAN CANDIPURO,
KABUPATEN LUMAJANG, JAWA TIMUR

NAMA MAHASISWA

ALIYA RIZQY DHIYARA

NIM

19660103

DOSEN PEMBIMBING 1

TARRANITA KUSUMADEWI, M.T.

DOSEN PEMBIMBING 2

ELOK MUTIARA, M.T.

JUDUL GAMBAR

PERSPEKTIF EKSTERIOR MA

SKALA

NO. GAMBAR



ARSITEKTUR

UIN MALANG



PRODI TEKNIK ARSITEKTUR
FAKULTAS SAINS DAN TEKNOLOGI
UIN MAULANA MALIK IBRAHIM
MALANG

JUDUL PERANCANGAN

EDU-VACUATION PADA MADRASAH
DENGAN MASJID KOMUNITAS
DI KAWASAN HUNTARA
PASCA ERUPSI SEMERU

LOKASI PERANCANGAN

DESA SUMBERMUJUR,
KECAMATAN CANDIPURO,
KABUPATEN LUMAJANG, JAWA TIMUR

NAMA MAHASISWA

ALIYA RIZQY DHIYARA

NIM

19660103

DOSEN PEMBIMBING 1

TARRANITA KUSUMADEWI, M.T.

DOSEN PEMBIMBING 2

ELOK MUTIARA, M.T.

JUDUL GAMBAR

PERSPEKTIF EKSTERIOR MA

SKALA

NO. GAMBAR



ARSITEKTUR

UIN MALANG



LABORATORIUM KIMIA MA

PRODI TEKNIK ARSITEKTUR
FAKULTAS SAINS DAN TEKNOLOGI
UIN MAULANA MALIK IBRAHIM
MALANG

JUDUL PERANCANGAN

EDU-VACUATION PADA MADRASAH
DENGAN MASJID KOMUNITAS
DI KAWASAN HUNTARA
PASCA ERUPSI SEMERU

LOKASI PERANCANGAN

DESA SUMBERMUJUR,
KECAMATAN CANDIPURO,
KABUPATEN LUMAJANG, JAWA TIMUR

NAMA MAHASISWA

ALIYA RIZQY DHIYARA

NIM

19660103

DOSEN PEMBIMBING 1

TARRANITA KUSUMADEWI, M.T.

DOSEN PEMBIMBING 2

ELOK MUTIARA, M.T.

JUDUL GAMBAR

PERSPEKTIF INTERIOR

SKALA

NO. GAMBAR



ARSITEKTUR
UIN MALANG

PRODI TEKNIK ARSITEKTUR
FAKULTAS SAINS DAN TEKNOLOGI
UIN MAULANA MALIK IBRAHIM
MALANG

JUDUL PERANCANGAN

EDU-VACUATION PADA MADRASAH
DENGAN MASJID KOMUNITAS
DI KAWASAN HUNTARA
PASCA ERUPSI SEMERU

LOKASI PERANCANGAN

DESA SUMBERMUJUR,
KECAMATAN CANDIPURO,
KABUPATEN LUMAJANG, JAWA TIMUR

NAMA MAHASISWA

ALIYA RIZQY DHIYARA

NIM

19660103

DOSEN PEMBIMBING 1

TARRANITA KUSUMADEWI, M.T.

DOSEN PEMBIMBING 2

ELOK MUTIARA, M.T.

JUDUL GAMBAR

PERSPEKTIF INTERIOR

SKALA

NO. GAMBAR

50



RUANG BK MA



ARSITEKTUR
UIN MALANG



LABORATORIUM FISIKA MA

PRODI TEKNIK ARSITEKTUR
FAKULTAS SAINS DAN TEKNOLOGI
UIN MAULANA MALIK IBRAHIM
MALANG

JUDUL PERANCANGAN

EDU-VACUATION PADA MADRASAH
DENGAN MASJID KOMUNITAS
DI KAWASAN HUNTARA
PASCA ERUPSI SEMERU

LOKASI PERANCANGAN

DESA SUMBERMUJUR,
KECAMATAN CANDIPURO,
KABUPATEN LUMAJANG, JAWA TIMUR

NAMA MAHASISWA

ALIYA RIZQY DHIYARA

NIM

19660103

DOSEN PEMBIMBING 1

TARRANITA KUSUMADEWI, M.T.

DOSEN PEMBIMBING 2

ELOK MUTIARA, M.T.

JUDUL GAMBAR

PERSPEKTIF INTERIOR

SKALA

NO. GAMBAR



ARSITEKTUR
UIN MALANG



LABORATORIUM BIOLOGI MA

PRODI TEKNIK ARSITEKTUR
FAKULTAS SAINS DAN TEKNOLOGI
UIN MAULANA MALIK IBRAHIM
MALANG

JUDUL PERANCANGAN

EDU-VACUATION PADA MADRASAH
DENGAN MASJID KOMUNITAS
DI KAWASAN HUNTARA
PASCA ERUPSI SEMERU

LOKASI PERANCANGAN

DESA SUMBERMUJUR,
KECAMATAN CANDIPURO,
KABUPATEN LUMAJANG, JAWA TIMUR

NAMA MAHASISWA

ALIYA RIZQY DHIYARA

NIM

19660103

DOSEN PEMBIMBING 1

TARRANITA KUSUMADEWI, M.T.

DOSEN PEMBIMBING 2

ELOK MUTIARA, M.T.

JUDUL GAMBAR

PERSPEKTIF INTERIOR

SKALA

NO. GAMBAR



ARSITEKTUR
UIN MALANG

PRODI TEKNIK ARSITEKTUR
FAKULTAS SAINS DAN TEKNOLOGI
UIN MAULANA MALIK IBRAHIM
MALANG

JUDUL PERANCANGAN

EDU-VACUATION PADA MADRASAH
DENGAN MASJID KOMUNITAS
DI KAWASAN HUNTARA
PASCA ERUPSI SEMERU

LOKASI PERANCANGAN

DESA SUMBERMUJUR,
KECAMATAN CANDIPURO,
KABUPATEN LUMAJANG, JAWA TIMUR

NAMA MAHASISWA

ALIYA RIZQY DHIYARA

NIM

19660103

DOSEN PEMBIMBING 1

TARRANITA KUSUMADEWI, M.T.

DOSEN PEMBIMBING 2

ELOK MUTIARA, M.T.

JUDUL GAMBAR

PERSPEKTIF INTERIOR

SKALA

NO. GAMBAR

KANTIN MA



**KANTIN MA
(EVAKUASI)**



ARSITEKTUR UIN MALANG



PRODI TEKNIK ARSITEKTUR
FAKULTAS SAINS DAN TEKNOLOGI
UIN MAULANA MALIK IBRAHIM
MALANG

JUDUL PERANCANGAN

EDU-VACUATION PADA MADRASAH
DENGAN MASJID KOMUNITAS
DI KAWASAN HUNTARA
PASCA ERUPSI SEMERU

LOKASI PERANCANGAN

DESA SUMBERMUJUR,
KECAMATAN CANDIPURO,
KABUPATEN LUMAJANG, JAWA TIMUR

NAMA MAHASISWA

ALIYA RIZQY DHIYARA

NIM

19660103

DOSEN PEMBIMBING 1

TARRANITA KUSUMADEWI, M.T.

DOSEN PEMBIMBING 2

ELOK MUTIARA, M.T.

JUDUL GAMBAR

PERSPEKTIF EKSTERIOR MTs

SKALA

NO. GAMBAR



ARSITEKTUR
UIN MALANG



PRODI TEKNIK ARSITEKTUR
FAKULTAS SAINS DAN TEKNOLOGI
UIN MAULANA MALIK IBRAHIM
MALANG

JUDUL PERANCANGAN

EDU-VACUATION PADA MADRASAH
DENGAN MASJID KOMUNITAS
DI KAWASAN HUNTARA
PASCA ERUPSI SEMERU

LOKASI PERANCANGAN

DESA SUMBERMUJUR,
KECAMATAN CANDIPURO,
KABUPATEN LUMAJANG, JAWA TIMUR

NAMA MAHASISWA

ALIYA RIZQY DHIYARA

NIM

19660103

DOSEN PEMBIMBING 1

TARRANITA KUSUMADEWI, M.T.

DOSEN PEMBIMBING 2

ELOK MUTIARA, M.T.

JUDUL GAMBAR

PERSPEKTIF EKSTERIOR MTs

SKALA

NO. GAMBAR



ARSITEKTUR
UIN MALANG



LAB KOMPUTER MTs

PRODI TEKNIK ARSITEKTUR
FAKULTAS SAINS DAN TEKNOLOGI
UIN MAULANA MALIK IBRAHIM
MALANG

JUDUL PERANCANGAN

EDU-VACUATION PADA MADRASAH
DENGAN MASJID KOMUNITAS
DI KAWASAN HUNTARA
PASCA ERUPSI SEMERU

LOKASI PERANCANGAN

DESA SUMBERMUJUR,
KECAMATAN CANDIPURO,
KABUPATEN LUMAJANG, JAWA TIMUR

NAMA MAHASISWA

ALIYA RIZQY DHIYARA

NIM

19660103

DOSEN PEMBIMBING 1

TARRANITA KUSUMADEWI, M.T.

DOSEN PEMBIMBING 2

ELOK MUTIARA, M.T.

JUDUL GAMBAR

PERSPEKTIF INTERIOR

SKALA

NO. GAMBAR



ARSITEKTUR
UIN MALANG



LABORATORIUM IPA MTs

PRODI TEKNIK ARSITEKTUR
FAKULTAS SAINS DAN TEKNOLOGI
UIN MAULANA MALIK IBRAHIM
MALANG

JUDUL PERANCANGAN

EDU-VACUATION PADA MADRASAH
DENGAN MASJID KOMUNITAS
DI KAWASAN HUNTARA
PASCA ERUPSI SEMERU

LOKASI PERANCANGAN

DESA SUMBERMUJUR,
KECAMATAN CANDIPURO,
KABUPATEN LUMAJANG, JAWA TIMUR

NAMA MAHASISWA

ALIYA RIZQY DHIYARA

NIM

19660103

DOSEN PEMBIMBING 1

TARRANITA KUSUMADEWI, M.T.

DOSEN PEMBIMBING 2

ELOK MUTIARA, M.T.

JUDUL GAMBAR

PERSPEKTIF INTERIOR

SKALA

NO. GAMBAR



ARSITEKTUR
UIN MALANG

PRODI TEKNIK ARSITEKTUR
FAKULTAS SAINS DAN TEKNOLOGI
UIN MAULANA MALIK IBRAHIM
MALANG

JUDUL PERANCANGAN

EDU-VACUATION PADA MADRASAH
DENGAN MASJID KOMUNITAS
DI KAWASAN HUNTARA
PASCA ERUPSI SEMERU

LOKASI PERANCANGAN

DESA SUMBERMUJUR,
KECAMATAN CANDIPURO,
KABUPATEN LUMAJANG, JAWA TIMUR

NAMA MAHASISWA

ALIYA RIZQY DHIYARA

NIM

19660103

DOSEN PEMBIMBING 1

TARRANITA KUSUMADEWI, M.T.

DOSEN PEMBIMBING 2

ELOK MUTIARA, M.T.

JUDUL GAMBAR

PERSPEKTIF INTERIOR

SKALA

NO. GAMBAR

58



RUANG OSIS MTs



ARSITEKTUR UIN MALANG

PRODI TEKNIK ARSITEKTUR
FAKULTAS SAINS DAN TEKNOLOGI
UIN MAULANA MALIK IBRAHIM
MALANG

JUDUL PERANCANGAN

EDU-VACUATION PADA MADRASAH
DENGAN MASJID KOMUNITAS
DI KAWASAN HUNTARA
PASCA ERUPSI SEMERU

LOKASI PERANCANGAN

KANTIN MTs

DESA SUMBERMUJUR,
KECAMATAN CANDIPURO,
KABUPATEN LUMAJANG, JAWA TIMUR

NAMA MAHASISWA

ALIYA RIZQY DHIYARA

NIM

19660103

DOSEN PEMBIMBING 1

TARRANITA KUSUMADEWI, M.T.

DOSEN PEMBIMBING 2

ELOK MUTIARA, M.T.

JUDUL GAMBAR

PERSPEKTIF INTERIOR

SKALA

KANTIN MTs
(EVAKUASI)

NO. GAMBAR





ARSITEKTUR
UIN MALANG

PRODI TEKNIK ARSITEKTUR
FAKULTAS SAINS DAN TEKNOLOGI
UIN MAULANA MALIK IBRAHIM
MALANG

JUDUL PERANCANGAN

EDU-VACUATION PADA MADRASAH
DENGAN MASJID KOMUNITAS
DI KAWASAN HUNTARA
PASCA ERUPSI SEMERU

LOKASI PERANCANGAN

DESA SUMBERMUJUR,
KECAMATAN CANDIPURO,
KABUPATEN LUMAJANG, JAWA TIMUR

NAMA MAHASISWA

ALIYA RIZQY DHIYARA

NIM

19660103

DOSEN PEMBIMBING 1

TARRANITA KUSUMADEWI, M.T.

DOSEN PEMBIMBING 2

ELOK MUTIARA, M.T.

JUDUL GAMBAR

PERSPEKTIF KAWASAN

SKALA

NO. GAMBAR

60





ARSITEKTUR
UIN MALANG



PRODI TEKNIK ARSITEKTUR
FAKULTAS SAINS DAN TEKNOLOGI
UIN MAULANA MALIK IBRAHIM
MALANG

JUDUL PERANCANGAN

EDU-VACUATION PADA MADRASAH
DENGAN MASJID KOMUNITAS
DI KAWASAN HUNTARA
PASCA ERUPSI SEMERU

LOKASI PERANCANGAN

DESA SUMBERMUJUR,
KECAMATAN CANDIPURO,
KABUPATEN LUMAJANG, JAWA TIMUR

NAMA MAHASISWA

ALIYA RIZQY DHIYARA

NIM

19660103

DOSEN PEMBIMBING 1

TARRANITA KUSUMADEWI, M.T.

DOSEN PEMBIMBING 2

ELOK MUTIARA, M.T.

JUDUL GAMBAR

PERSPEKTIF KAWASAN

SKALA

NO. GAMBAR



ARSITEKTUR
UIN MALANG



PRODI TEKNIK ARSITEKTUR
FAKULTAS SAINS DAN TEKNOLOGI
UIN MAULANA MALIK IBRAHIM
MALANG

JUDUL PERANCANGAN

EDU-VACUATION PADA MADRASAH
DENGAN MASJID KOMUNITAS
DI KAWASAN HUNTARA
PASCA ERUPSI SEMERU

LOKASI PERANCANGAN

DESA SUMBERMUJUR,
KECAMATAN CANDIPURO,
KABUPATEN LUMAJANG, JAWA TIMUR

NAMA MAHASISWA

ALIYA RIZQY DHIYARA

NIM

19660103

DOSEN PEMBIMBING 1

TARRANITA KUSUMADEWI, M.T.

DOSEN PEMBIMBING 2

ELOK MUTIARA, M.T.

JUDUL GAMBAR

PERSPEKTIF KAWASAN

SKALA

NO. GAMBAR



ARSITEKTUR UIN MALANG

PRODI TEKNIK ARSITEKTUR
FAKULTAS SAINS DAN TEKNOLOGI
UIN MAULANA MALIK IBRAHIM
MALANG

JUDUL PERANCANGAN

EDU-VACUATION PADA MADRASAH
DENGAN MASJID KOMUNITAS
DI KAWASAN HUNTARA
PASCA ERUPSI SEMERU

LOKASI PERANCANGAN

DESA SUMBERMUJUR,
KECAMATAN CANDIPURO,
KABUPATEN LUMAJANG, JAWA TIMUR

NAMA MAHASISWA

ALIYA RIZQY DHIYARA

NIM

19660103

DOSEN PEMBIMBING 1

TARRANITA KUSUMADEWI, M.T.

DOSEN PEMBIMBING 2

ELOK MUTIARA, M.T.


JUDUL GAMBAR

DETAIL ARSITEKTUR



SKALA

NO. GAMBAR


63

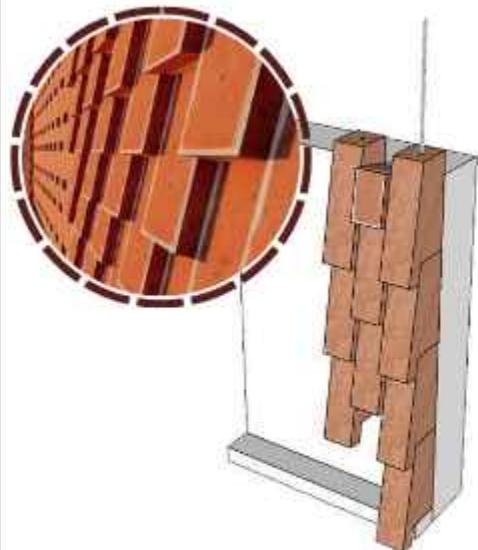


DETAIL SUSUNAN BATA 1

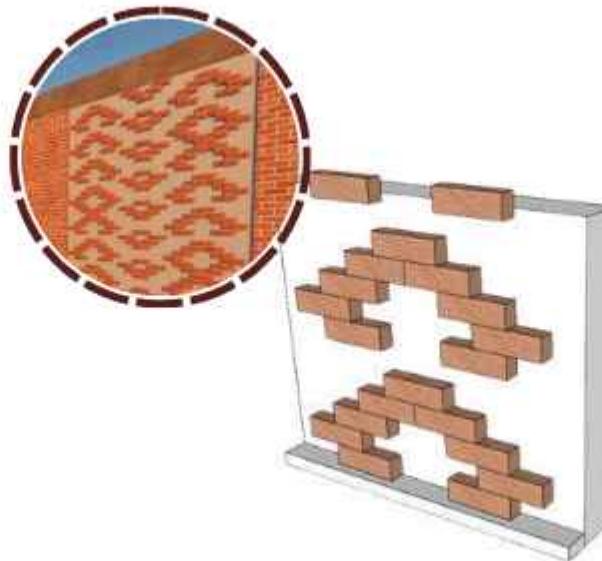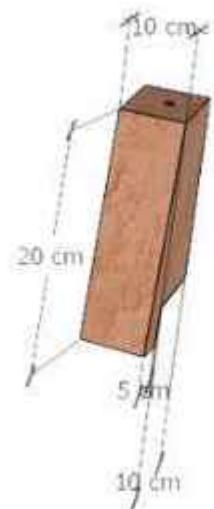


DETAIL SUSUNAN BATA 3

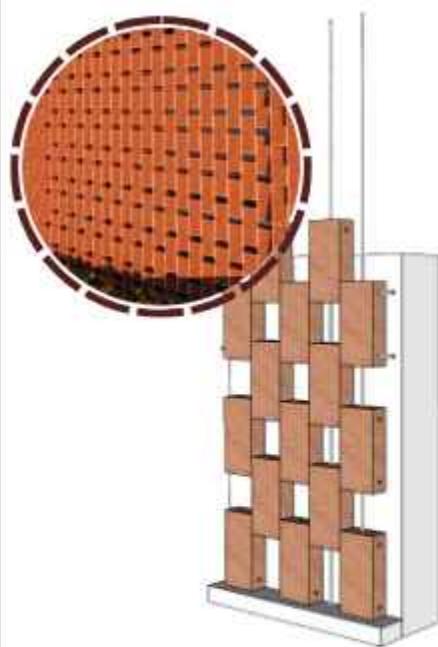

DETAIL SUSUNAN BATA 2

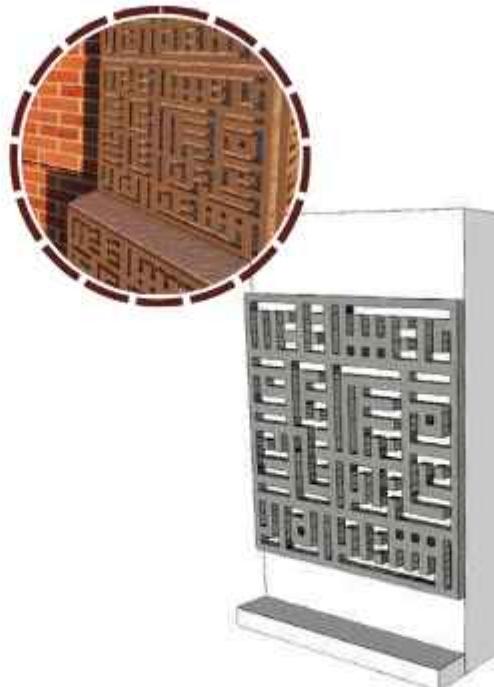

DETAIL KUFI SYAHADAT

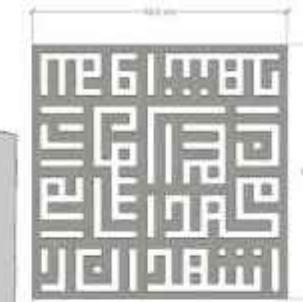



ARSITEKTUR UIN MALANG

PRODI TEKNIK ARSITEKTUR
FAKULTAS SAINS DAN TEKNOLOGI
UIN MAULANA MALIK IBRAHIM
MALANG

JUDUL PERANCANGAN

EDU-VACUATION PADA MADRASAH
DENGAN MASJID KOMUNITAS
DI KAWASAN HUNTARA
PASCA ERUPSI SEMERU

LOKASI PERANCANGAN

DESA SUMBERMUJUR,
KECAMATAN CANDIPURO,
KABUPATEN LUMAJANG, JAWA TIMUR

NAMA MAHASISWA

ALIYA RIZQY DHIYARA

NIM

19660103

DOSEN PEMBIMBING 1

TARRANITA KUSUMADEWI, M.T.

DOSEN PEMBIMBING 2

ELOK MUTIARA, M.T.


JUDUL GAMBAR

DETAIL ARSITEKTUR

SKALA

NO. GAMBAR

64

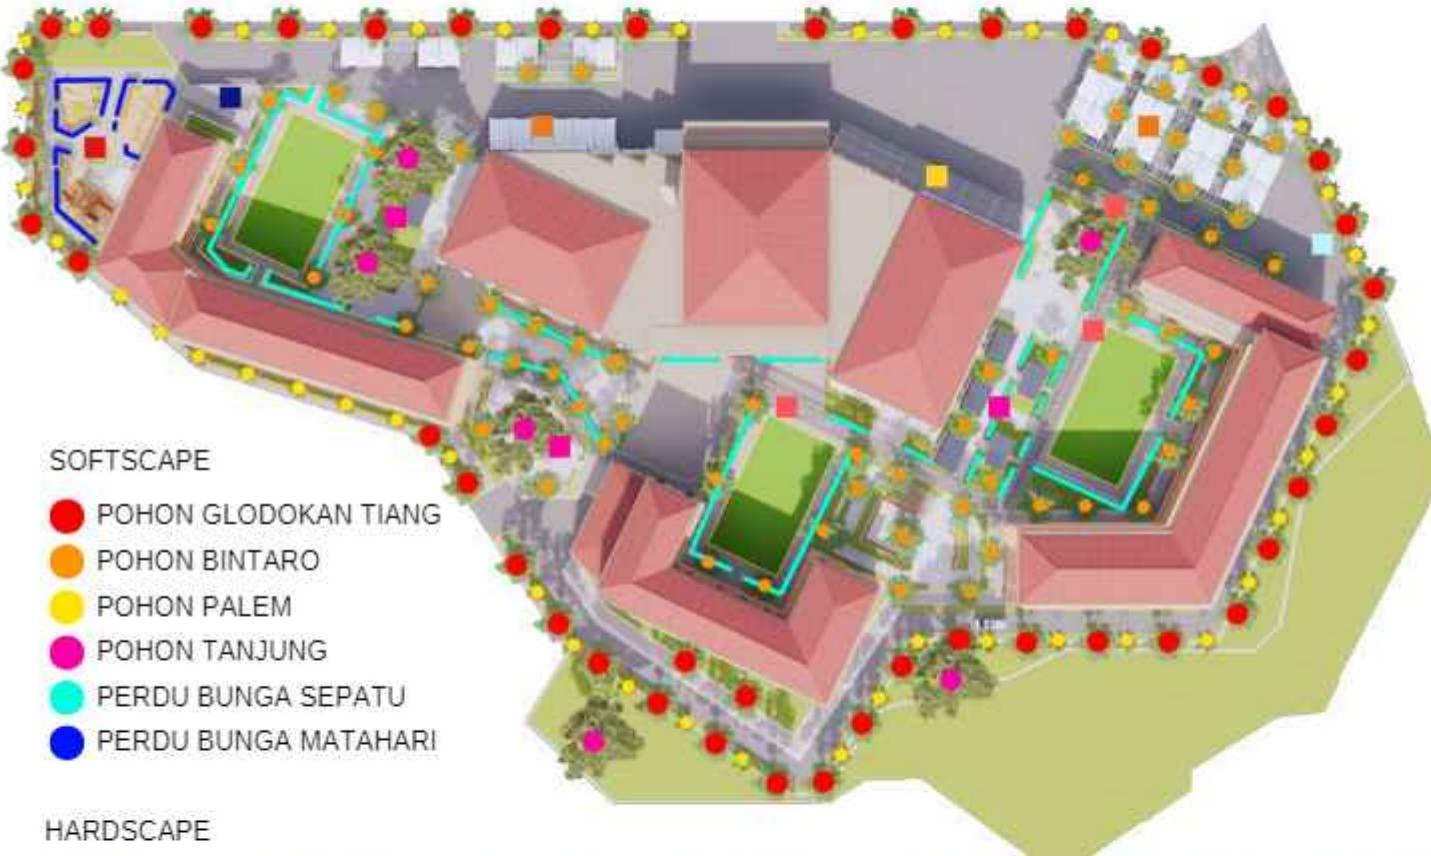

SOFTSCAPE

- POHON GLODOKAN TIANG
- POHON BINTARO
- POHON PALEM
- POHON TANJUNG
- PERDU BUNGA SEPATU
- PERDU BUNGA MATAHARI

HARDSCAPE




DETAIL LANSKAP




ARCHITECTURE
UIN MALANG - INDONESIA

GAMBAR KERJA

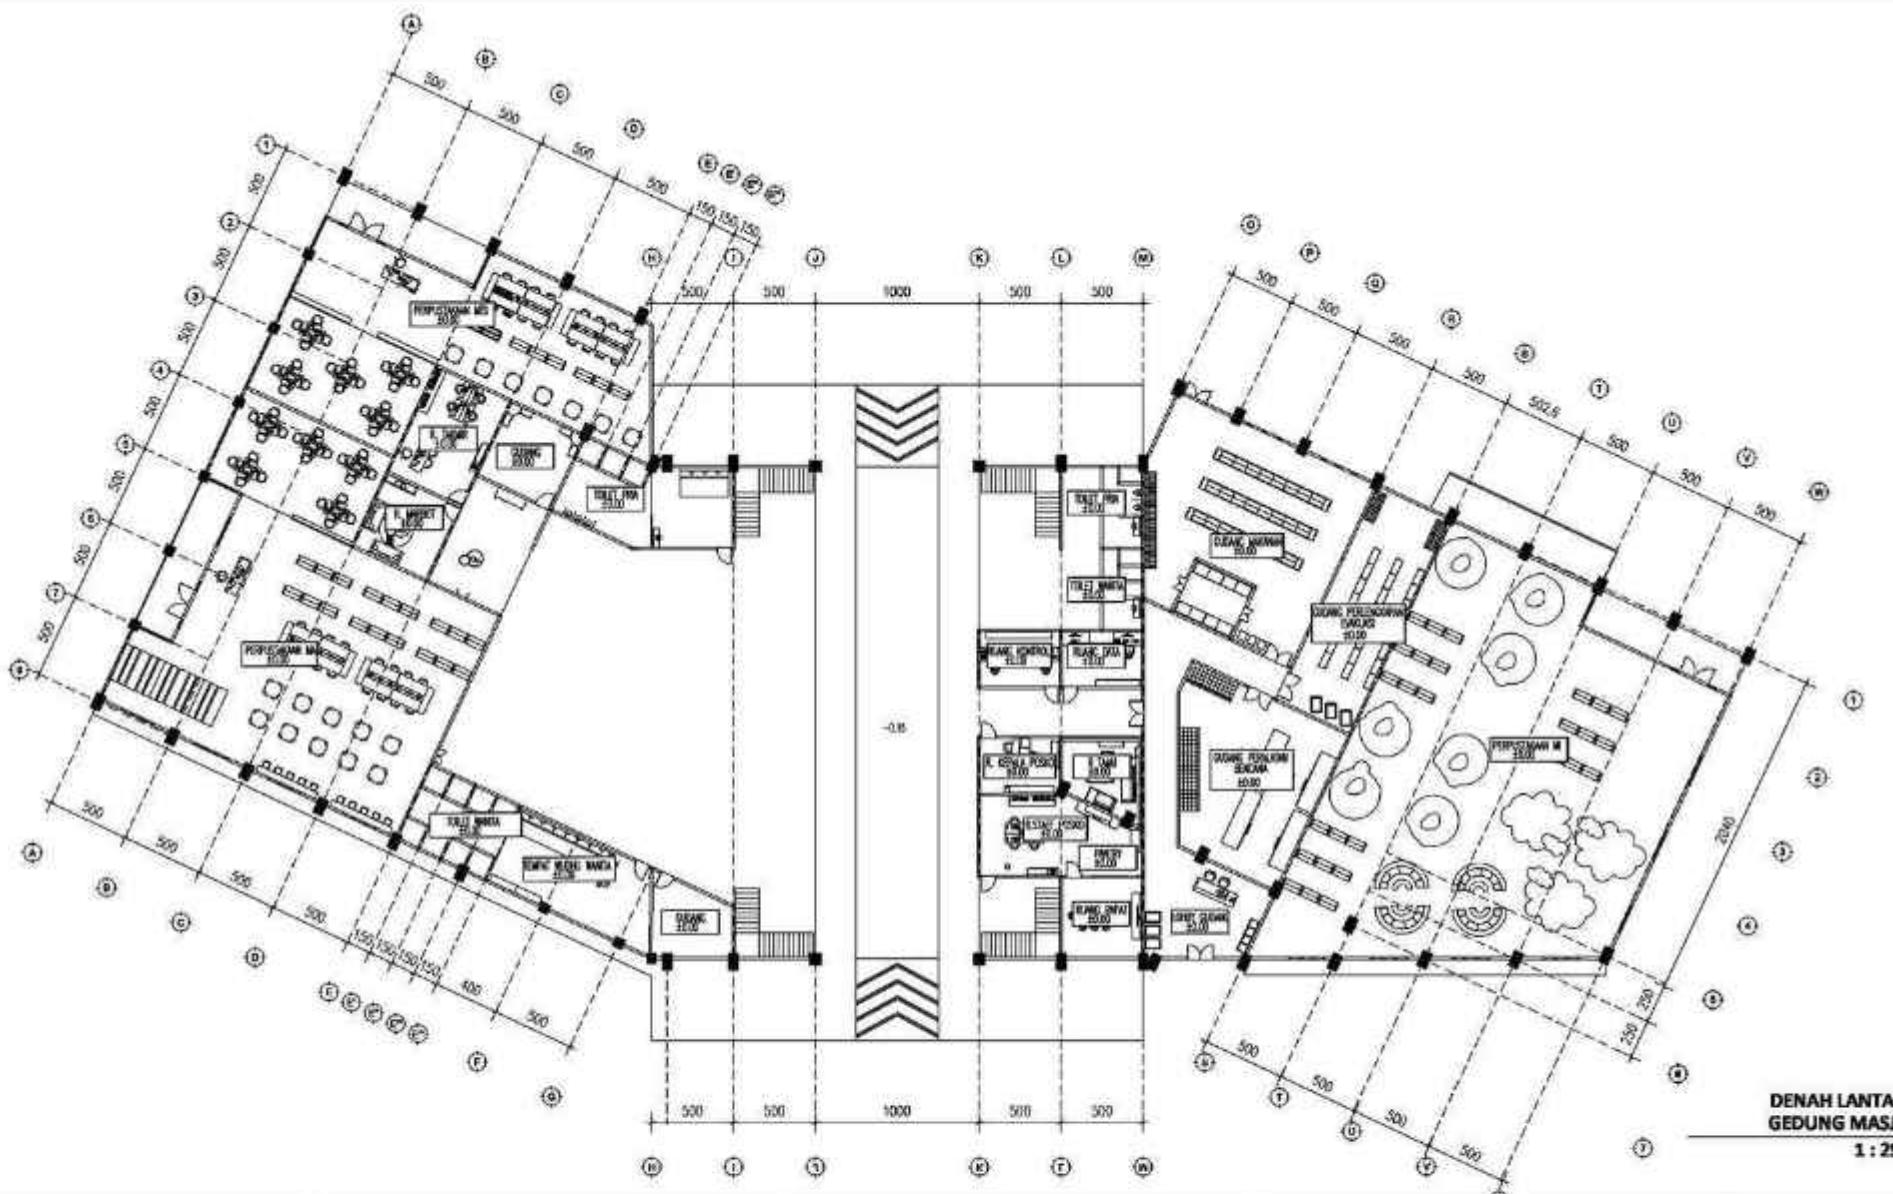

 ARSITEKTUR <small>UIN MALANG</small>	JUDUL TUGAS AKHIR	NAMA MAHASISWA	JUDUL GAMBAR	NO. LEMBAR: 01
	EDU-VACUATION PADA MADRASAH DENGAN MASJID KOMUNITAS DI KAWASAN HUNTARA PASCA ERUPSI SEMERU	ALYA RIZQY DHIYARA 19660103	DENAH LANTAI 1 MASJID KOMUNITAS	
PRODI TEKNIK ARSITEKTUR FAKULTAS SAINS DAN TEKNOLOGI UIN MAULANA MALIK IBRAHIM MALANG	LOKASI PERANCANGAN	DOSEN PEMBIMBING	KODE GAMBAR	SKALA
	DESA SUMBERMUJUR, KEC. CANDIPURO, KAB. LUMAJANG, JAWA TIMUR	TARRANITA KUSUMADEWI, M.T. ELOK MUTIARA, M.T.		1 : 250

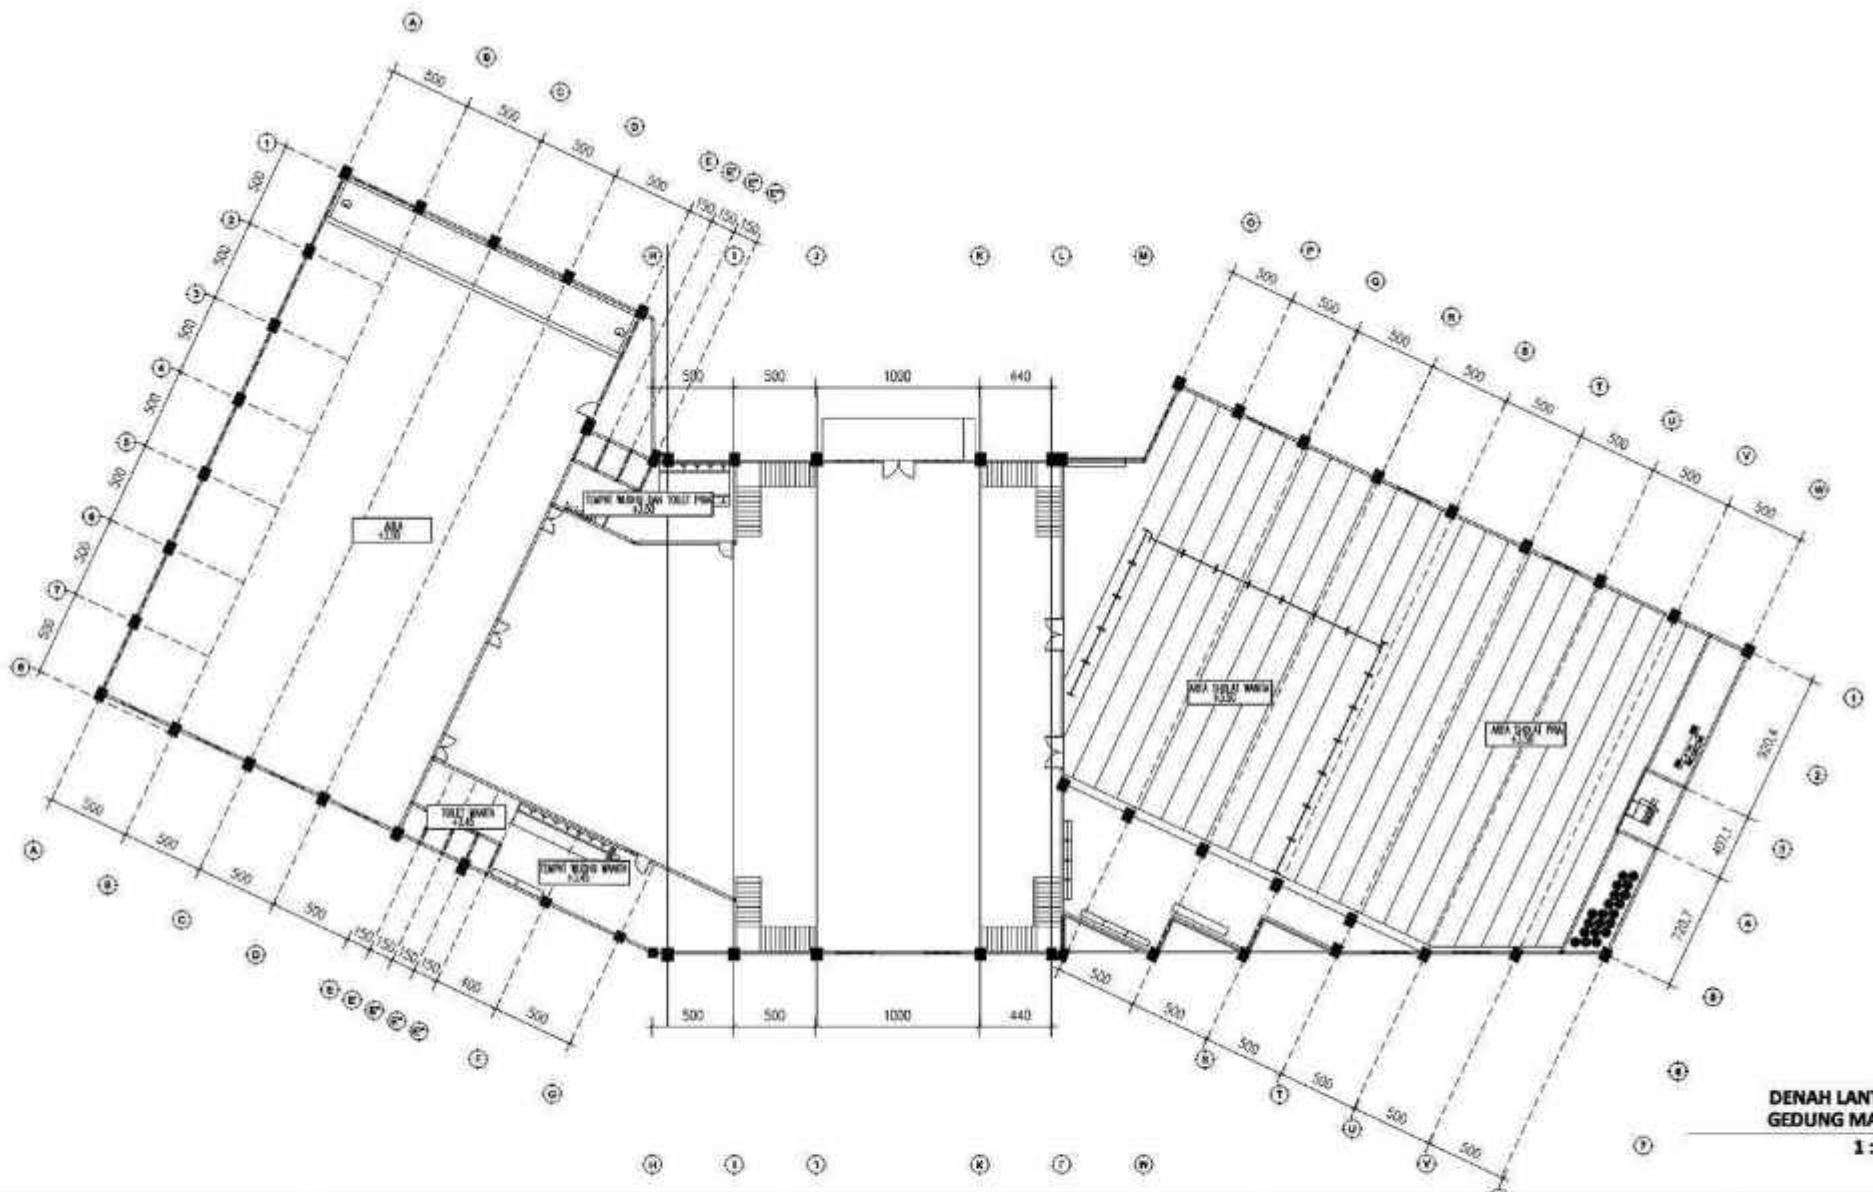


 ARSITEKTUR <small>UIN MALANG</small>	JUDUL TUGAS AKHIR	NAMA MAHASISWA	JUDUL GAMBAR	NO. LEMBAR: 02
	EDU-VACUATION PADA MADRASAH DENGAN MASJID KOMUNITAS DI KAWASAN HUNTARA PASCA ERUPSI SEMERU	ALYA RIZQY DHIYARA 19660103	DENAH LANTAI 2 MASJID KOMUNITAS	
PRODI TEKNIK ARSITEKTUR FAKULTAS SAINS DAN TEKNOLOGI UIN MAULANA MALIK IBRAHIM MALANG	LOKASI PERANCANGAN	DOSEN PEMBIMBING	KODE GAMBAR	SKALA
	DESA SUMBERMUJUR, KEC. CANDIPURO, KAB. LUMAJANG, JAWA TIMUR	TARRANITA KUSUMADEWI, M.T. ELOK MUTIARA, M.T.		1 : 250
				JUMLAH LEMBAR:



TAMPAK DEPAN
GEDUNG MASJID

1 : 250

 ARSITEKTUR <small>UIN MALANG</small>	JUDUL TUGAS AKHIR	NAMA MAHASISWA	JUDUL GAMBAR	NO. LEMBAR: 03
	EDU-VACUATION PADA MADRASAH DENGAN MASJID KOMUNITAS DI KAWASAN HUNTARA PASCA ERUPSI SEMERU	ALYA RIZQY DHIYARA 19660103	TAMPAK DEPAN MASJID KOMUNITAS	
PRODI TEKNIK ARSITEKTUR FAKULTAS SAINS DAN TEKNOLOGI UIN MAULANA MALIK IBRAHIM MALANG	LOKASI PERANCANGAN	DOSEN PEMBIMBING	KODE GAMBAR	SKALA
	DESA SUMBERMUJUR, KEC. CANDIPURO, KAB. LUMAJANG, JAWA TIMUR	TARRANITA KUSUMADEWI, M.T. ELOK MUTIARA, M.T.		1 : 250
JUMLAH LEMBAR:				

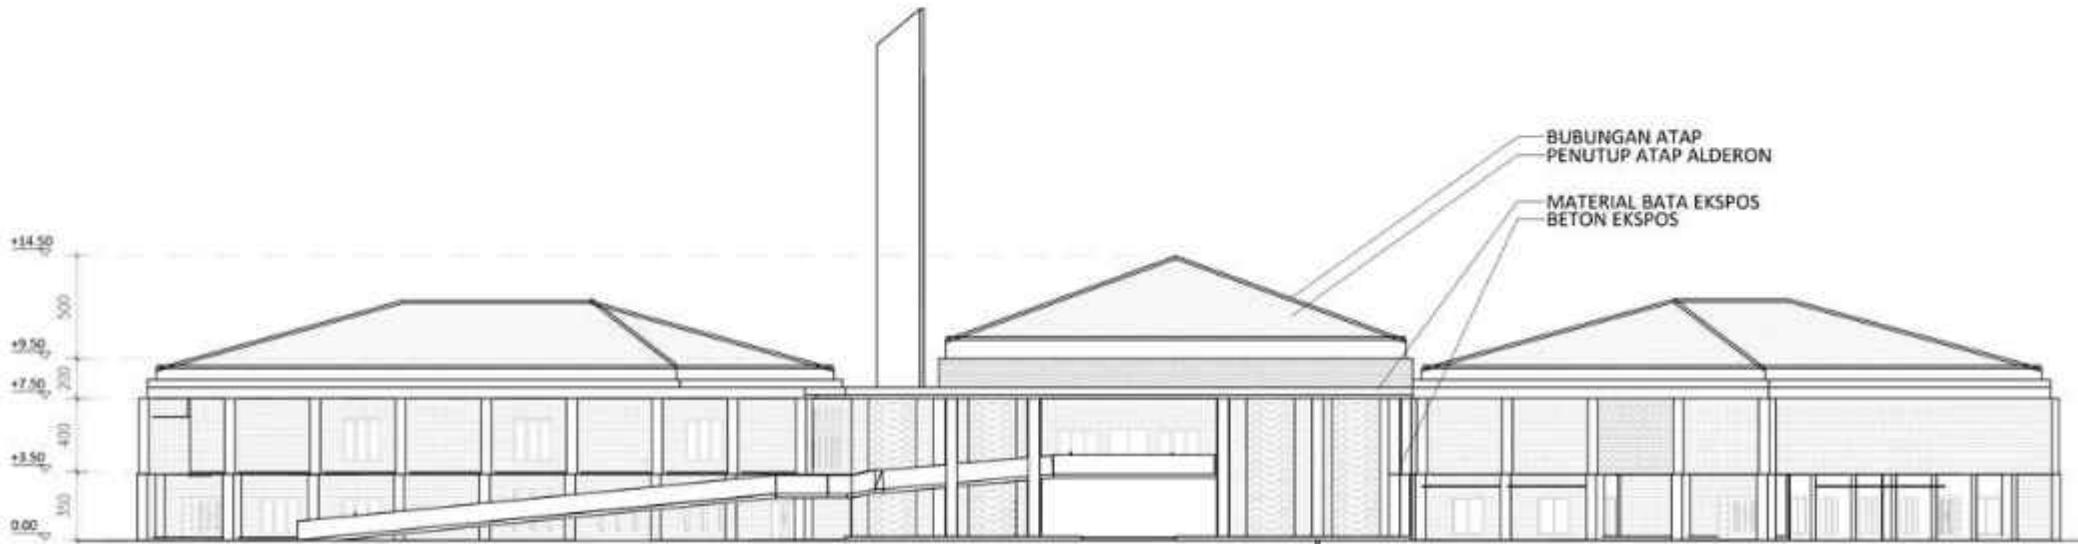

TAMPAK BELAKANG
GEDUNG MASJID

1 : 250


 ARSITEKTUR <small>UIN MALANG</small>	JUDUL TUGAS AKHIR	NAMA MAHASISWA	JUDUL GAMBAR	NO. LEMBAR: 04
	EDU-VACUATION PADA MADRASAH DENGAN MASJID KOMUNITAS DI KAWASAN HUNTARA PASCA ERUPSI SEMERU	ALYA RIZQY DHIYARA 19660103	TAMPAK BELAKANG MASJID KOMUNITAS	
PRODI TEKNIK ARSITEKTUR FAKULTAS SAINS DAN TEKNOLOGI UIN MAULANA MALIK IBRAHIM MALANG	LOKASI PERANCANGAN	DOSEN PEMBIMBING	KODE GAMBAR	SKALA
	DESA SUMBERMUJUR, KEC. CANDIPURO, KAB. LUMAJANG, JAWA TIMUR	TARRANITA KUSUMADEWI, M.T. ELOK MUTIARA, M.T.		1 : 250
JUMLAH LEMBAR:				



TAMPAK SAMPING KANAN
GEDUNG MASJID

1 : 250


 ARSITEKTUR <small>UIN MALANG</small>	JUDUL TUGAS AKHIR	NAMA MAHASISWA	JUDUL GAMBAR	NO. LEMBAR: 05
	EDU-VACUATION PADA MADRASAH DENGAN MASJID KOMUNITAS DI KAWASAN HUNTARA PASCA ERUPSI SEMERU	ALYA RIZQY DHIYARA 19660103	TAMPAK SAMPING KANAN MASJID KOMUNITAS	
PRODI TEKNIK ARSITEKTUR FAKULTAS SAINS DAN TEKNOLOGI UIN MAULANA MALIK IBRAHIM MALANG	LOKASI PERANCANGAN	DOSEN PEMBIMBING	KODE GAMBAR	SKALA
	DESA SUMBERMUJUR, KEC. CANDIPURO, KAB. LUMAJANG, JAWA TIMUR	TARRANITA KUSUMADEWI, M.T. ELOK MUTIARA, M.T.		1 : 250
JUMLAH LEMBAR:				

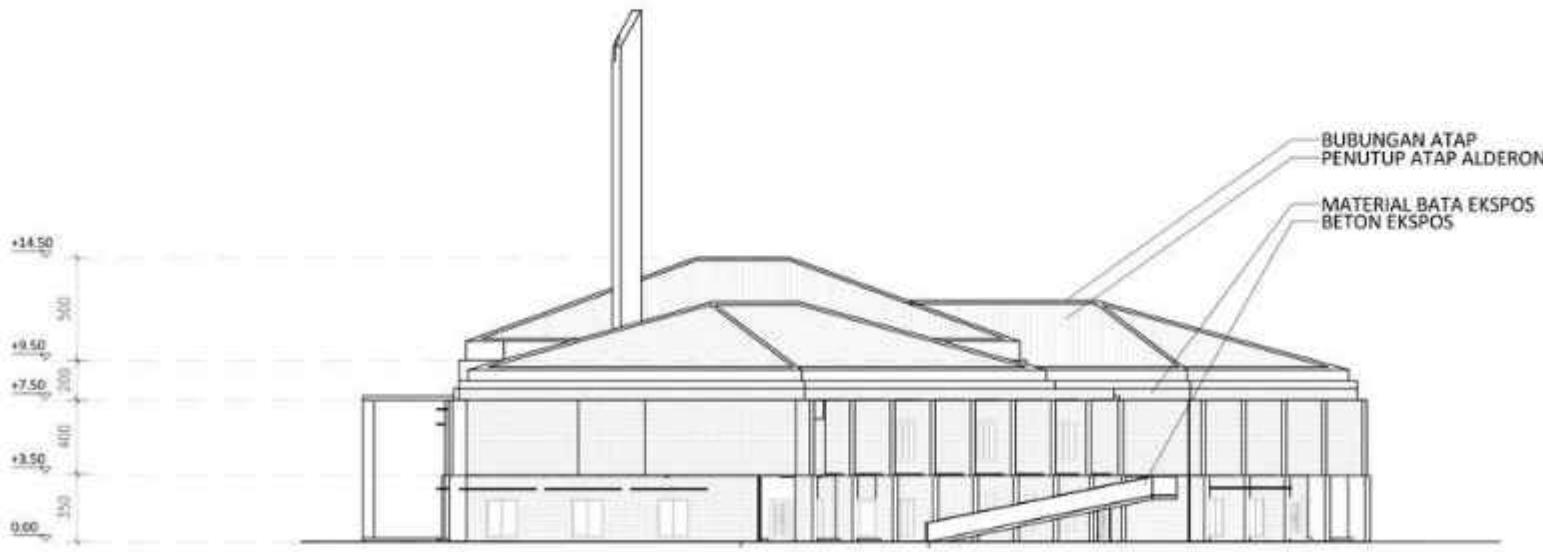

TAMPAK SAMPING KIRI
GEDUNG MASJID


1 : 250

 ARSITEKTUR <small>UIN MALANG</small>	JUDUL TUGAS AKHIR	NAMA MAHASISWA	JUDUL GAMBAR	NO. LEMBAR: 06
	EDU-VACUATION PADA MADRASAH DENGAN MASJID KOMUNITAS DI KAWASAN HUNTARA PASCA ERUPSI SEMERU	ALYA RIZQY DHIYARA 19660103	TAMPAK SAMPING KIRI MASJID KOMUNITAS	
PRODI TEKNIK ARSITEKTUR FAKULTAS SAINS DAN TEKNOLOGI UIN MAULANA MALIK IBRAHIM MALANG	LOKASI PERANCANGAN	DOSEN PEMBIMBING	KODE GAMBAR	SKALA 1 : 250
	DESA SUMBERMUJUR, KEC. CANDIPURO, KAB. LUMAJANG, JAWA TIMUR	TARRANITA KUSUMADEWI, M.T. ELOK MUTIARA, M.T.		
JUMLAH LEMBAR:				

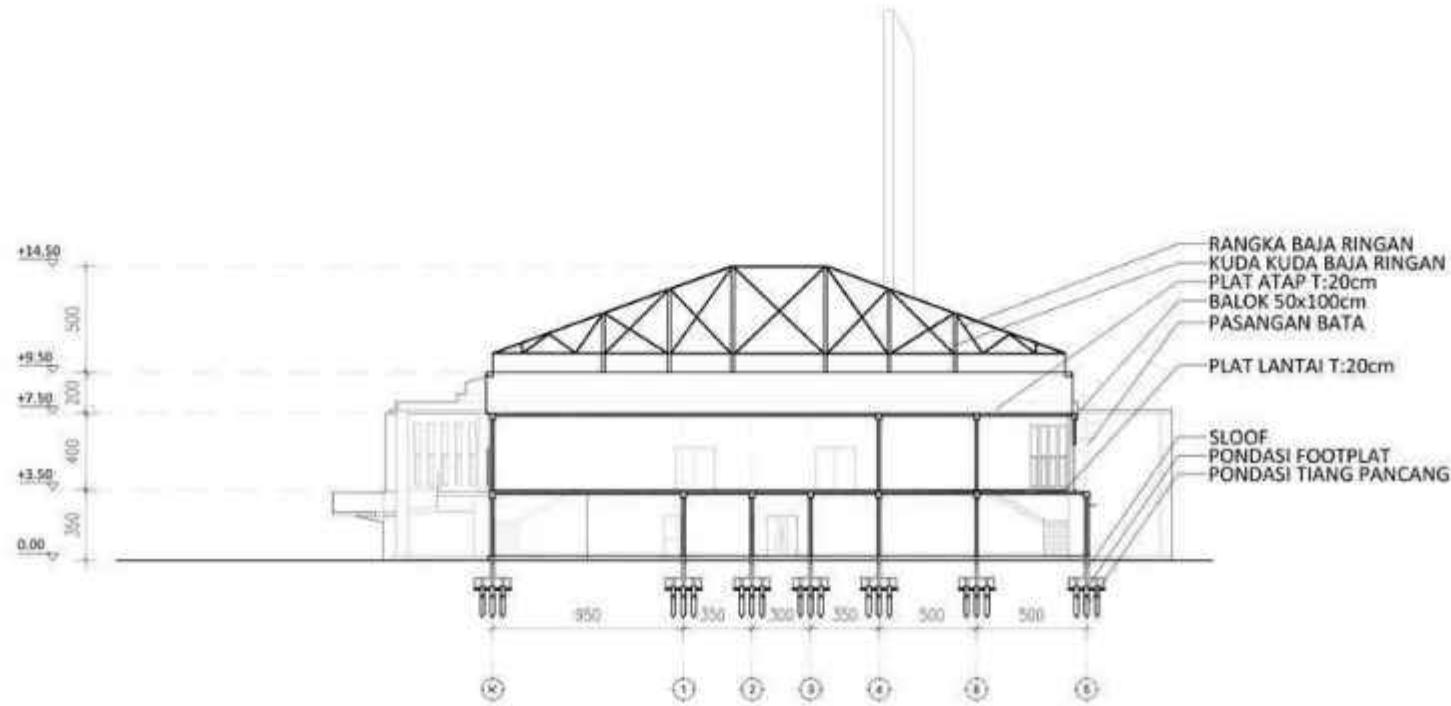


POTONGAN A-A
GEDUNG MASJID
1 : 250


 ARSITEKTUR <small>UIN MAULANA MALIK IBRAHIM MALANG</small>	JUDUL TUGAS AKHIR	NAMA MAHASISWA	JUDUL GAMBAR	NO. LEMBAR: 07
	EDU-VACUATION PADA MADRASAH DENGAN MASJID KOMUNITAS DI KAWASAN HUNTARA PASCA ERUPSI SEMERU	ALYA RIZQY DHIYARA 19660103	POTONGAN A-A GEDUNG MASJID	
PRODI TEKNIK ARSITEKTUR FAKULTAS SAINS DAN TEKNOLOGI UIN MAULANA MALIK IBRAHIM MALANG	LOKASI PERANCANGAN	DOSEN PEMBIMBING	KODE GAMBAR	SKALA
	DESA SUMBERMUJUR, KEC. CANDIPURO, KAB. LUMAJANG, JAWA TIMUR	TARRANITA KUSUMADEWI, M.T. ELOK MUTIARA, M.T.		1 : 250
JUMLAH LEMBAR:				

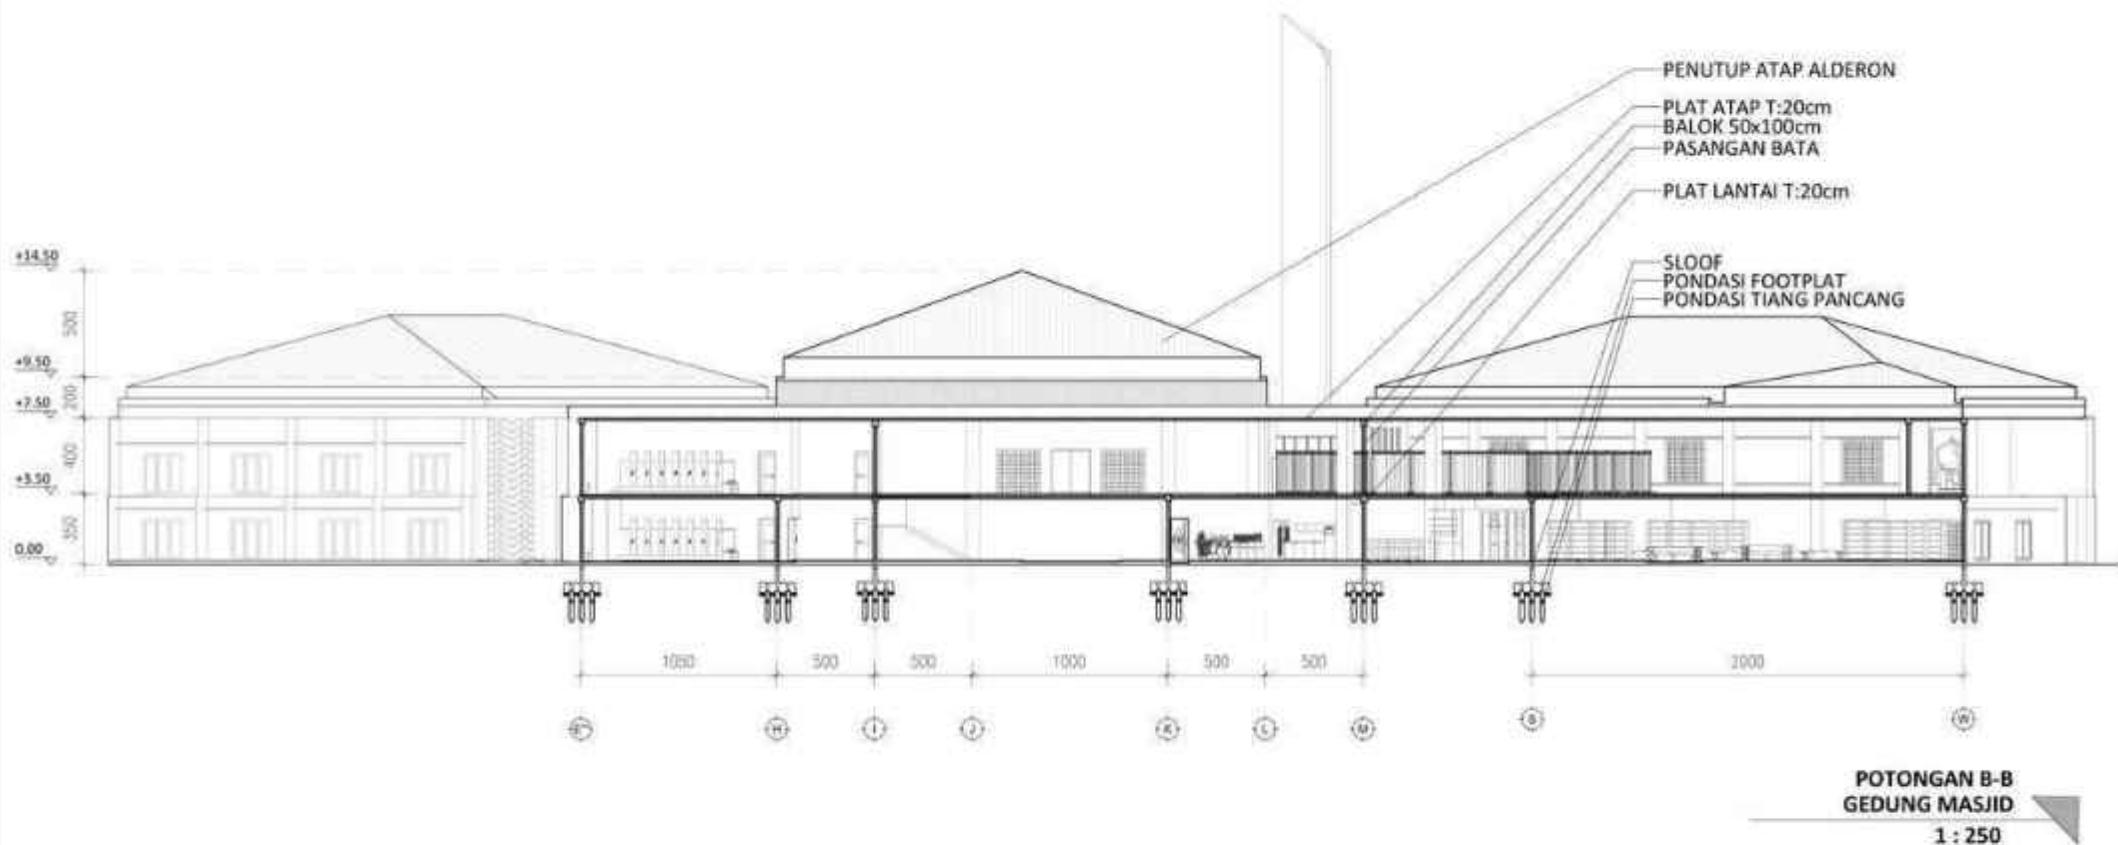


 ARSITEKTUR <small>UIN MALANG</small>	JUDUL TUGAS AKHIR	NAMA MAHASISWA	JUDUL GAMBAR	NO. LEMBAR: 08
	EDU-VACUATION PADA MADRASAH DENGAN MASJID KOMUNITAS DI KAWASAN HUNTARA PASCA ERUPSI SEMERU	ALYA RIZQY DHIYARA 19660103	POTONGAN B-B GEDUNG MASJID	
PRODI TEKNIK ARSITEKTUR FAKULTAS SAINS DAN TEKNOLOGI UIN MAULANA MALIK IBRAHIM MALANG	LOKASI PERANCANGAN	DOSEN PEMBIMBING	KODE GAMBAR	SKALA 1 : 250
	DESA SUMBERMUJUR, KEC. CANDIPURO, KAB. LUMAJANG, JAWA TIMUR	TARRANITA KUSUMADEWI, M.T. ELOK MUTIARA, M.T.		
JUMLAH LEMBAR:				

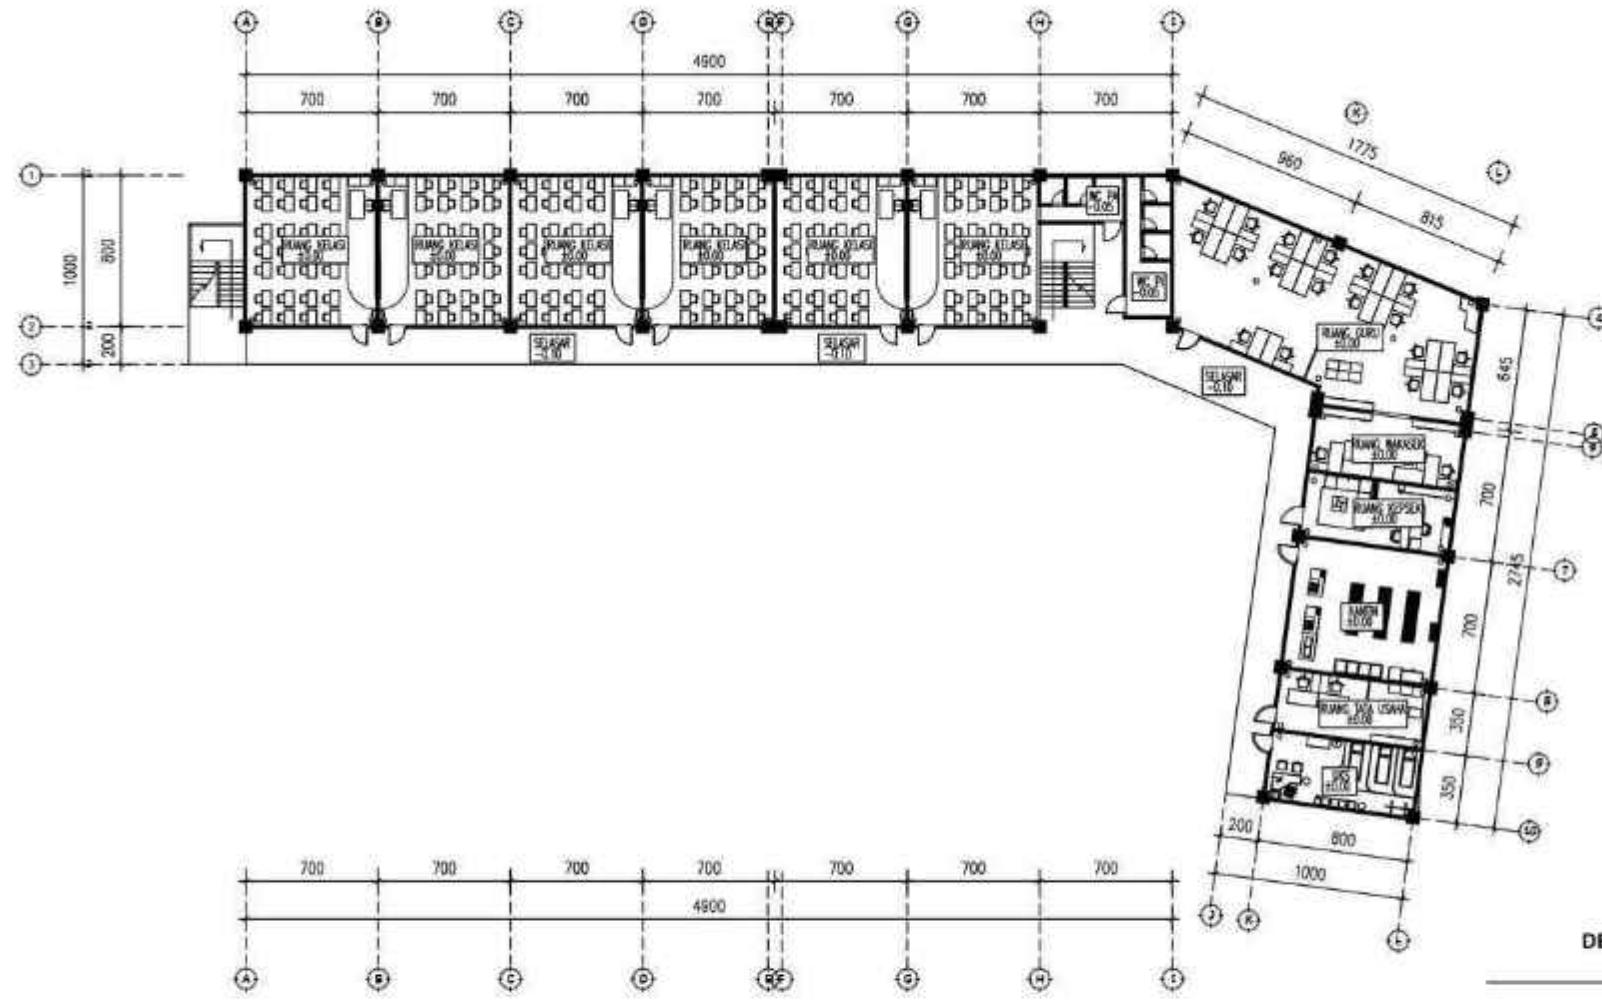

ARSITEKTUR UIN MALANG	JUDUL TUGAS AKHIR	NAMA MAHASISWA	JUDUL GAMBAR	NO. LEMBAR: 09
	EDU-VACUATION PADA MADRASAH DENGAN MASJID KOMUNITAS DI KAWASAN HUNTARA PASCA ERUPSI SEMERU	ALYA RIZQY DHIYARA 19660103	DENAH LANTAI 1 GEDUNG MI	
PRODI TEKNIK ARSITEKTUR FAKULTAS SAINS DAN TEKNOLOGI UIN MAULANA MALIK IBRAHIM MALANG	LOKASI PERANCANGAN	DOSEN PEMBIMBING	KODE GAMBAR	SKALA
	DESA SUMBERMUJUR, KEC. CANDIPURO, KAB. LUMAJANG, JAWA TIMUR	TARRANITA KUSUMADEWI, M.T. ELOK MUTIARA, M.T.		1 : 250

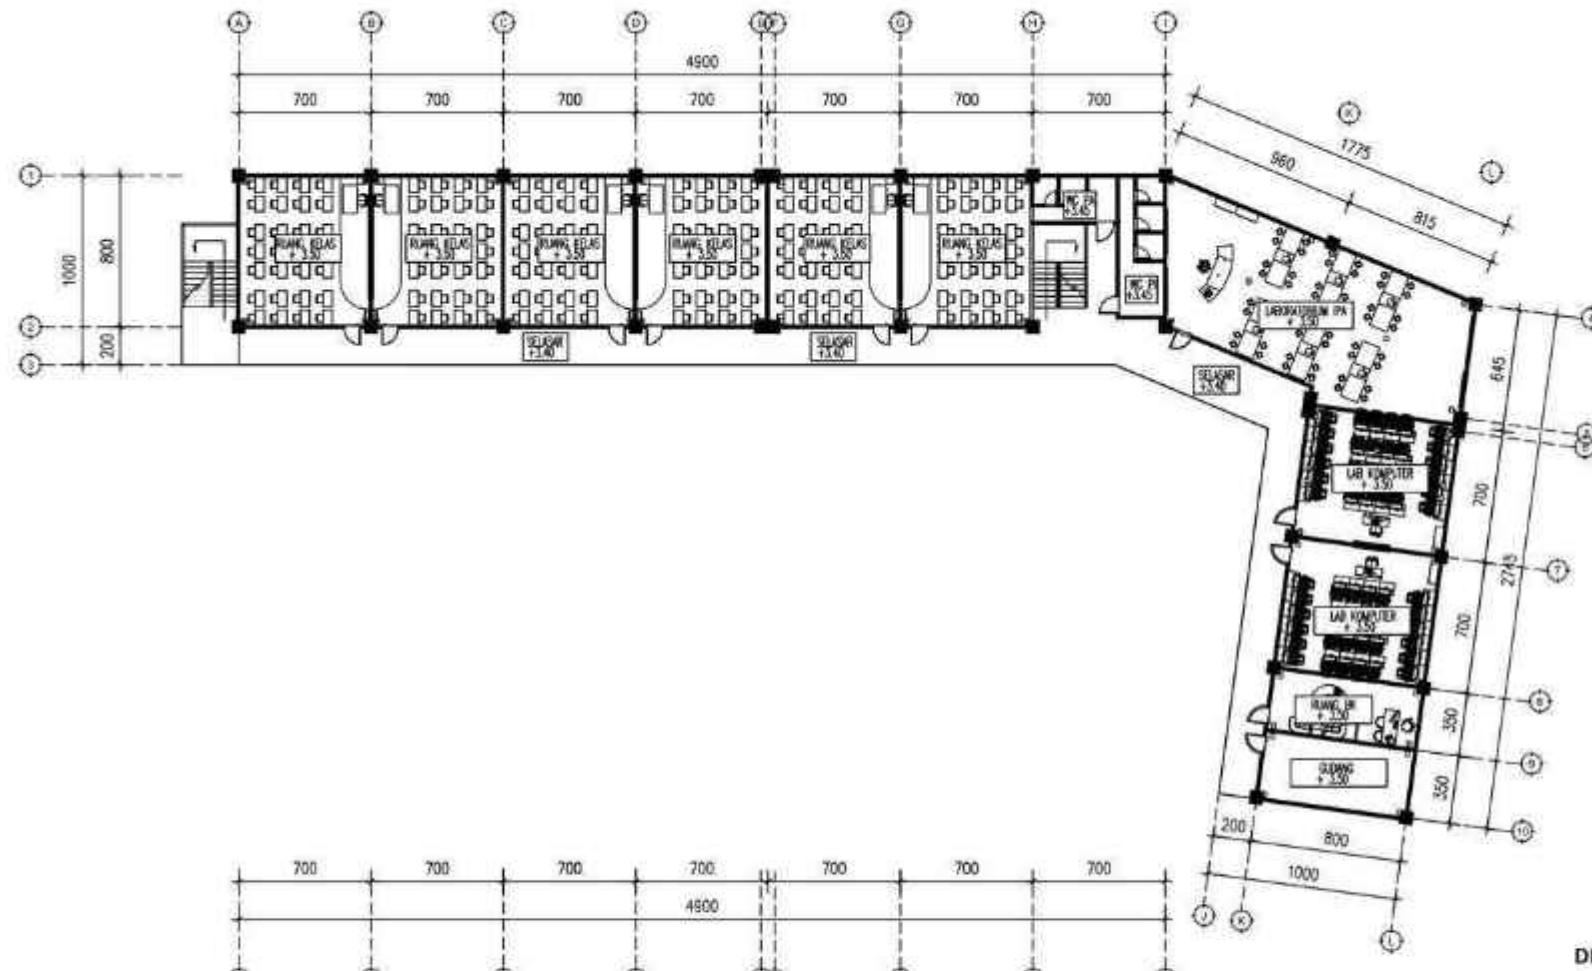

ARSITEKTUR UIN MALANG	JUDUL TUGAS AKHIR	NAMA MAHASISWA	JUDUL GAMBAR	NO. LEMBAR: 10
	EDU-VACUATION PADA MADRASAH DENGAN MASJID KOMUNITAS DI KAWASAN HUNTARA PASCA ERUPSI SEMERU	ALYA RIZQY DHIYARA 19660103	DENAH LANTAI 2 GEDUNG MI	
PRODI TEKNIK ARSITEKTUR FAKULTAS SAINS DAN TEKNOLOGI UIN MAULANA MALIK IBRAHIM MALANG	LOKASI PERANCANGAN	DOSEN PEMBIMBING	KODE GAMBAR	SKALA
	DESA SUMBERMUJUR, KEC. CANDIPURO, KAB. LUMAJANG, JAWA TIMUR	TARRANITA KUSUMADEWI, M.T. ELOK MUTIARA, M.T.		1 : 250
JUMLAH LEMBAR:				

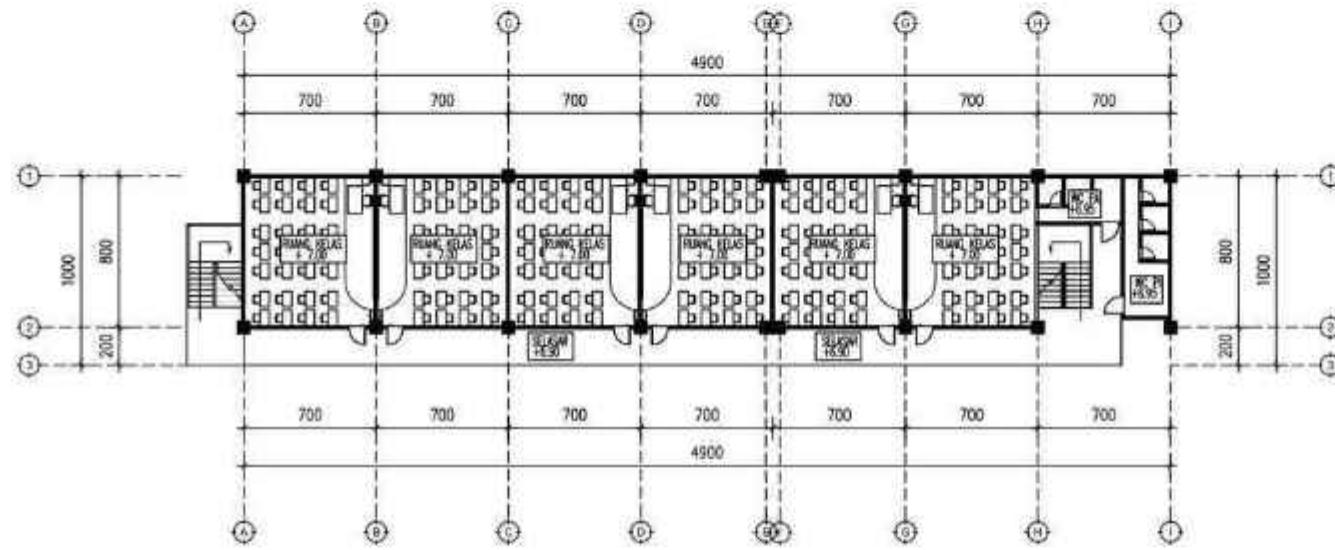

DENAH LANTAI 3
GEDUNG MI


1 : 250

ARSITEKTUR UIN MALANG	JUDUL TUGAS AKHIR	NAMA MAHASISWA	JUDUL GAMBAR	NO. LEMBAR: 11
	EDU-VACUATION PADA MADRASAH DENGAN MASJID KOMUNITAS DI KAWASAN HUNTARA PASCA ERUPSI SEMERU	ALYA RIZQY DHIYARA 19660103	DENAH LANTAI 3 GEDUNG MI	
PRODI TEKNIK ARSITEKTUR FAKULTAS SAINS DAN TEKNOLOGI UIN MAULANA MALIK IBRAHIM MALANG	LOKASI PERANCANGAN	DOSEN PEMBIMBING	KODE GAMBAR	SKALA
	DESA SUMBERMUJUR, KEC. CANDIPURO, KAB. LUMAJANG, JAWA TIMUR	TARRANITA KUSUMADEWI, M.T. ELOK MUTIARA, M.T.		1 : 250
JUMLAH LEMBAR:				



TAMPAK DEPAN
GEDUNG MI
1 : 250

 ARSITEKTUR <small>UIN MALANG</small>	JUDUL TUGAS AKHIR	NAMA MAHASISWA	JUDUL GAMBAR		NO. LEMBAR:
	EDU-VACUATION PADA MADRASAH DENGAN MASJID KOMUNITAS DI KAWASAN HUNTARA PASCA ERUPSI SEMERU	ALYA RIZQY DHIYARA 19660103	TAMPAK DEPAN GEDUNG MI		
PRODI TEKNIK ARSITEKTUR FAKULTAS SAINS DAN TEKNOLOGI UIN MAULANA MALIK IBRAHIM MALANG	LOKASI PERANCANGAN	DOSEN PEMBIMBING	KODE GAMBAR	SKALA	12
	DESA SUMBERMUJUR, KEC. CANDIPURO, KAB. LUMAJANG, JAWA TIMUR	TARRANITA KUSUMADEWI, M.T. ELOK MUTIARA, M.T.		1 : 250	
					JUMLAH LEMBAR:

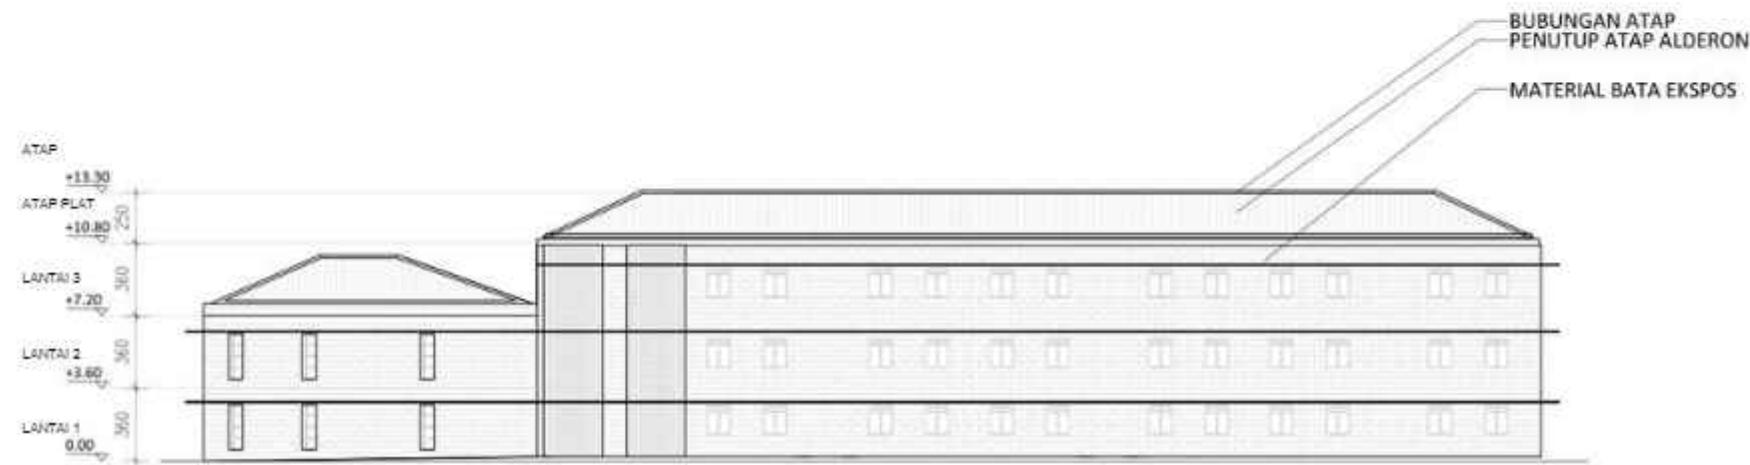

TAMPAK BELAKANG
GEDUNG MI


1 : 250

 ARSITEKTUR <small>UIN MAULANA MALIK IBRAHIM MALANG</small>	JUDUL TUGAS AKHIR	NAMA MAHASISWA	JUDUL GAMBAR	NO. LEMBAR: 13
	EDU-VACUATION PADA MADRASAH DENGAN MASJID KOMUNITAS DI KAWASAN HUNTARA PASCA ERUPSI SEMERU	ALYA RIZQY DHIYARA 19660103	TAMPAK BELAKANG GEDUNG MI	
PRODI TEKNIK ARSITEKTUR FAKULTAS SAINS DAN TEKNOLOGI UIN MAULANA MALIK IBRAHIM MALANG	LOKASI PERANCANGAN	DOSEN PEMBIMBING	KODE GAMBAR	SKALA 1 : 250
	DESA SUMBERMUJUR, KEC. CANDIPURO, KAB. LUMAJANG, JAWA TIMUR	TARRANITA KUSUMADEWI, M.T. ELOK MUTIARA, M.T.		
JUMLAH LEMBAR:				




TAMPAK SAMPING KANAN
GEDUNG MI
1 : 250

 ARSITEKTUR <small>UIN MALANG</small>	JUDUL TUGAS AKHIR	NAMA MAHASISWA	JUDUL GAMBAR	NO. LEMBAR: 14
	EDU-VACUATION PADA MADRASAH DENGAN MASJID KOMUNITAS DI KAWASAN HUNTARA PASCA ERUPSI SEMERU	ALYA RIZQY DHIYARA 19660103	TAMPAK SAMPING KANAN GEDUNG MI	
PRODI TEKNIK ARSITEKTUR FAKULTAS SAINS DAN TEKNOLOGI UIN MAULANA MALIK IBRAHIM MALANG	LOKASI PERANCANGAN	DOSEN PEMBIMBING	KODE GAMBAR	SKALA 1 : 250
	DESA SUMBERMUJUR, KEC. CANDIPURO, KAB. LUMAJANG, JAWA TIMUR	TARRANITA KUSUMADEWI, M.T. ELOK MUTIARA, M.T.		
JUMLAH LEMBAR:				

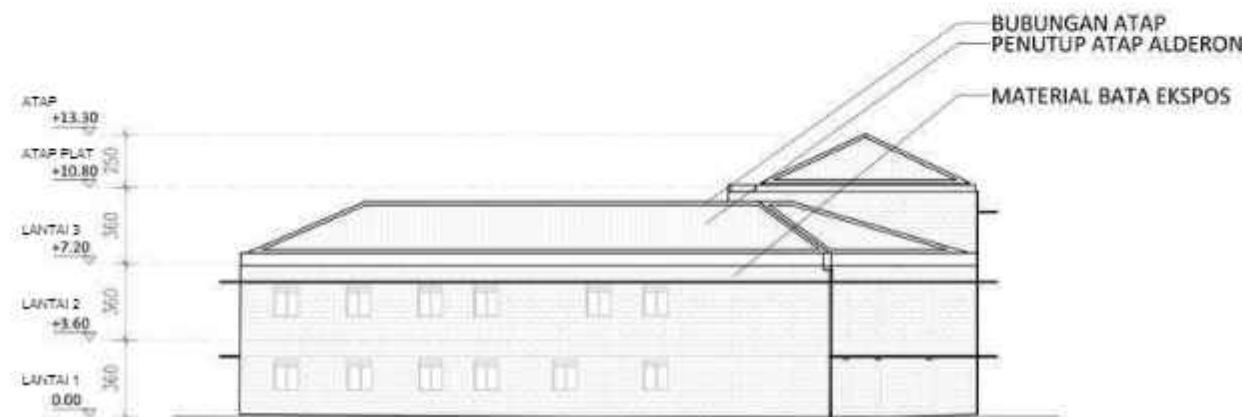


TAMPAK SAMPING KIRI
GEDUNG MI
1 : 250

 ARSITEKTUR <small>UIN MALANG</small>	JUDUL TUGAS AKHIR	NAMA MAHASISWA	JUDUL GAMBAR	NO. LEMBAR: 15
	EDU-VACUATION PADA MADRASAH DENGAN MASJID KOMUNITAS DI KAWASAN HUNTARA PASCA ERUPSI SEMERU	ALYA RIZQY DHIYARA 19660103	TAMPAK SAMPING KIRI GEDUNG MI	
PRODI TEKNIK ARSITEKTUR FAKULTAS SAINS DAN TEKNOLOGI UIN MAULANA MALIK IBRAHIM MALANG	LOKASI PERANCANGAN	DOSEN PEMBIMBING	KODE GAMBAR	SKALA 1 : 250
	DESA SUMBERMUJUR, KEC. CANDIPURO, KAB. LUMAJANG, JAWA TIMUR	TARRANITA KUSUMADEWI, M.T. ELOK MUTIARA, M.T.		
JUMLAH LEMBAR:				

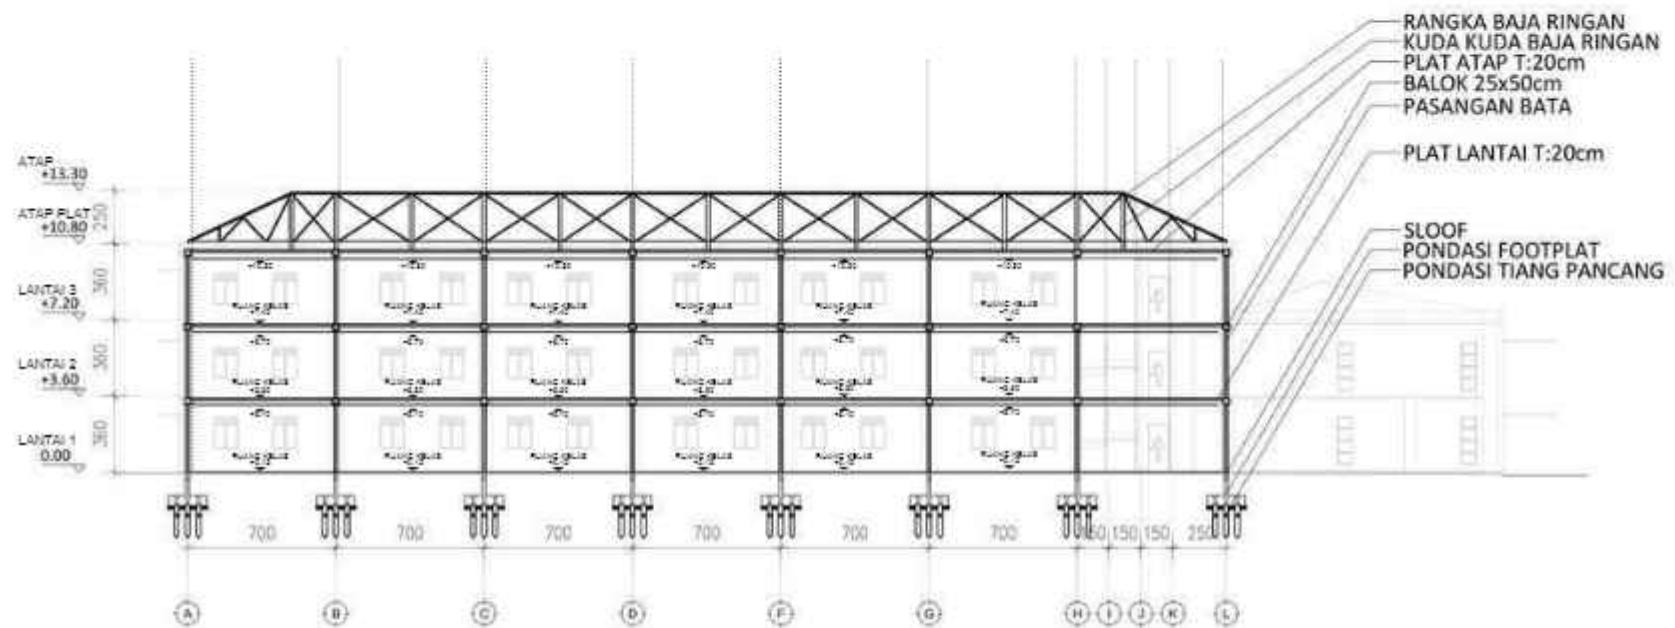


POTONGAN A-A
GEDUNG MI
1 : 250

 ARSITEKTUR <small>UIN MALANG</small>	JUDUL TUGAS AKHIR	NAMA MAHASISWA	JUDUL GAMBAR	NO. LEMBAR:
	EDU-VACUATION PADA MADRASAH DENGAN MASJID KOMUNITAS DI KAWASAN HUNTARA PASCA ERUPSI SEMERU	ALYA RIZQY DHIYARA 19660103	POTONGAN A-A GEDUNG MI	16
PRODI TEKNIK ARSITEKTUR FAKULTAS SAINS DAN TEKNOLOGI UIN MAULANA MALIK IBRAHIM MALANG	LOKASI PERANCANGAN	DOSEN PEMBIMBING	KODE GAMBAR	SKALA
	DESA SUMBERMUJUR, KEC. CANDIPURO, KAB. LUMAJANG, JAWA TIMUR	TARRANITA KUSUMADEWI, M.T. ELOK MUTIARA, M.T.		1 : 250
JUMLAH LEMBAR:				

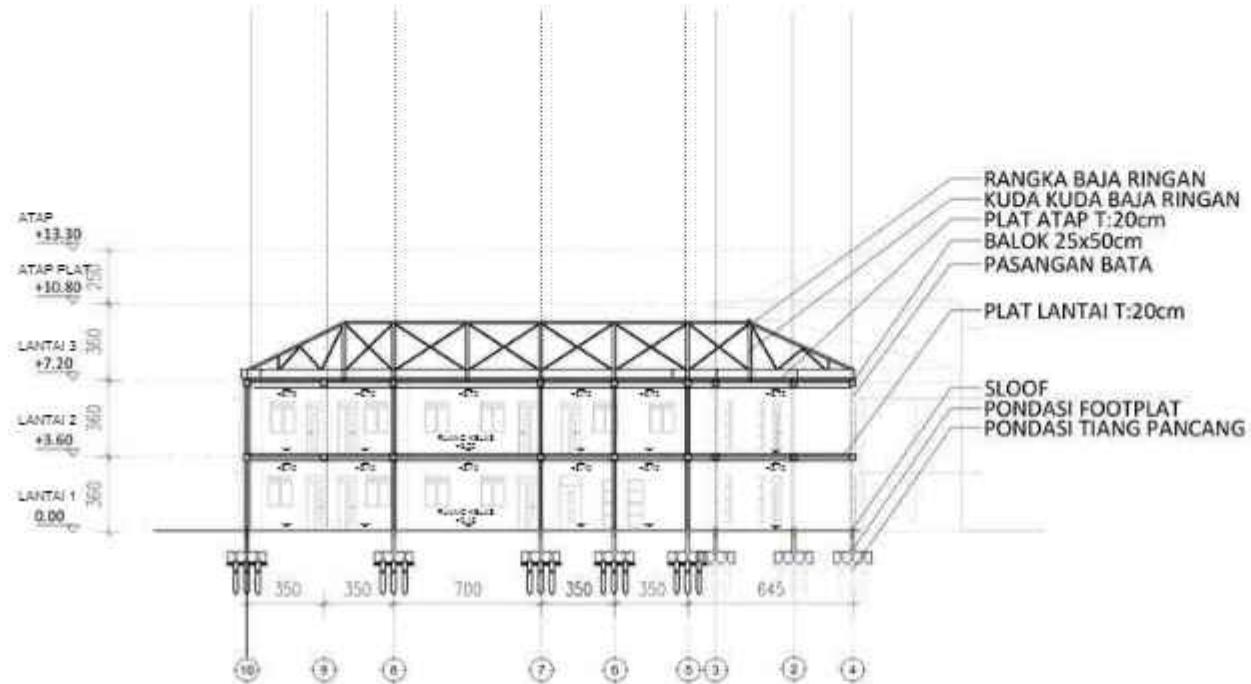


POTONGAN B-B
GEDUNG MI
1 : 250

 ARSITEKTUR <small>UIN MALANG</small>	JUDUL TUGAS AKHIR	NAMA MAHASISWA	JUDUL GAMBAR	NO. LEMBAR: 17
	EDU-VACUATION PADA MADRASAH DENGAN MASJID KOMUNITAS DI KAWASAN HUNTARA PASCA ERUPSI SEMERU	ALYA RIZQY DHIYARA 19660103	POTONGAN B-B GEDUNG MI	
PRODI TEKNIK ARSITEKTUR FAKULTAS SAINS DAN TEKNOLOGI UIN MAULANA MALIK IBRAHIM MALANG	LOKASI PERANCANGAN	DOSEN PEMBIMBING	KODE GAMBAR	SKALA 1 : 250
	DESA SUMBERMUJUR, KEC. CANDIPURO, KAB. LUMAJANG, JAWA TIMUR	TARRANITA KUSUMADEWI, M.T. ELOK MUTIARA, M.T.		
JUMLAH LEMBAR:				

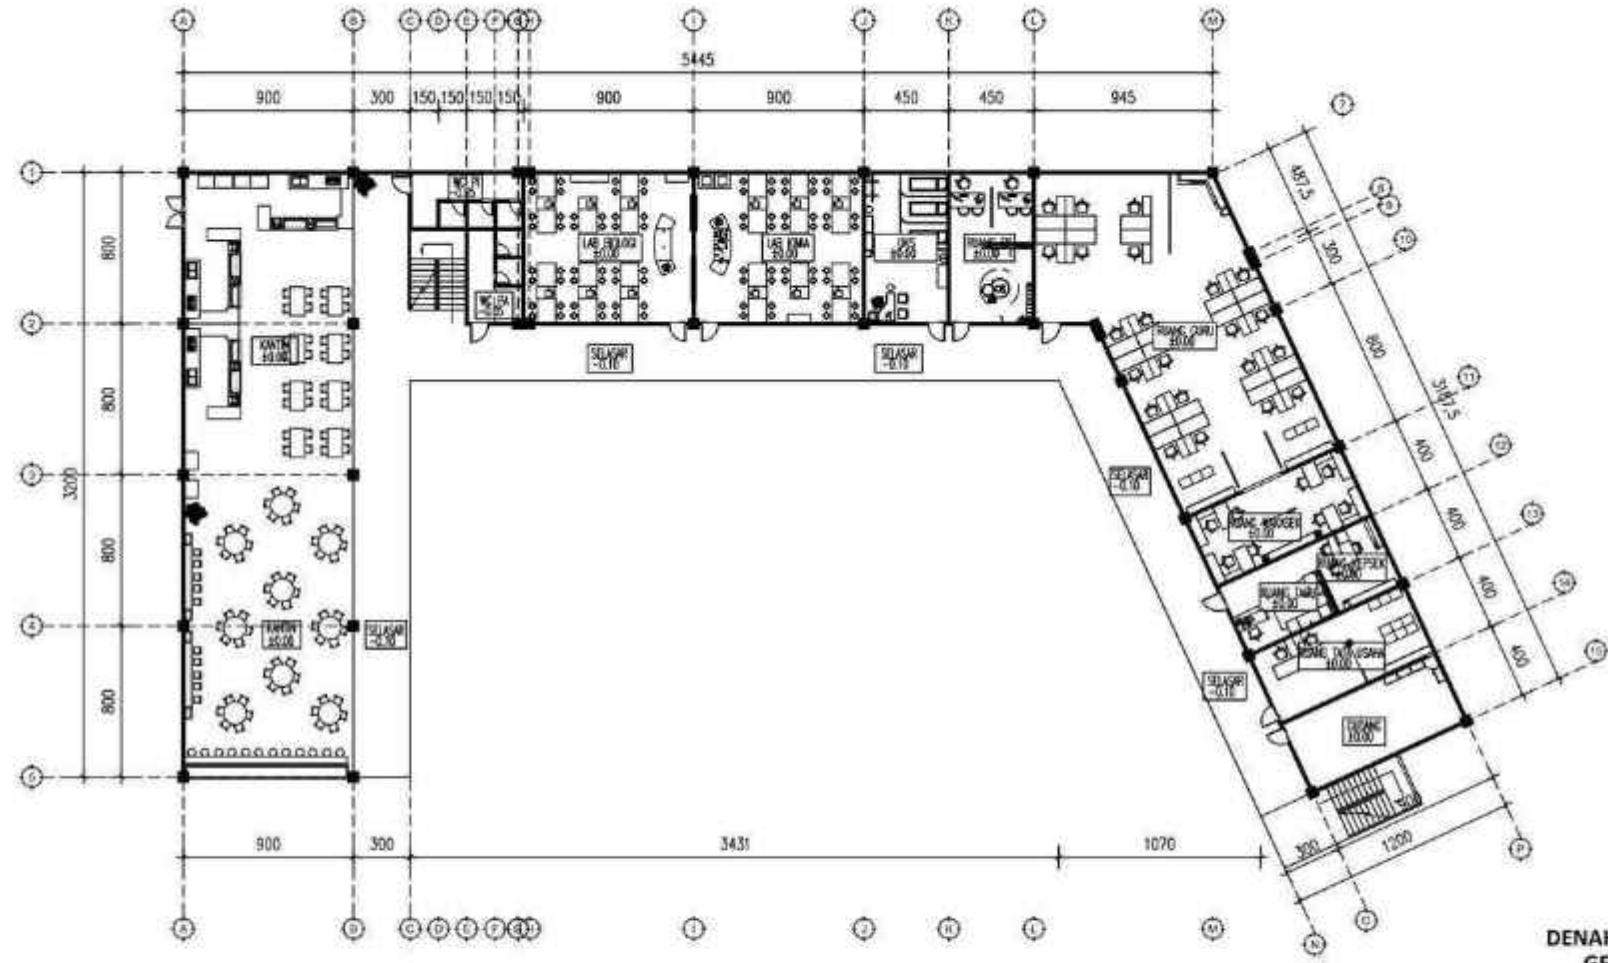


 ARSITEKTUR <small>UIN MALANG</small>	JUDUL TUGAS AKHIR	NAMA MAHASISWA	JUDUL GAMBAR	NO. LEMBAR: 18
	EDU-VACUATION PADA MADRASAH DENGAN MASJID KOMUNITAS DI KAWASAN HUNTARA PASCA ERUPSI SEMERU	ALYA RIZQY DHIYARA 19660103	DENAH LANTAI 1 GEDUNG MA	
PRODI TEKNIK ARSITEKTUR FAKULTAS SAINS DAN TEKNOLOGI UIN MAULANA MALIK IBRAHIM MALANG	LOKASI PERANCANGAN	DOSEN PEMBIMBING	KODE GAMBAR	SKALA
	DESA SUMBERMUJUR, KEC. CANDIPURO, KAB. LUMAJANG, JAWA TIMUR	TARRANITA KUSUMADEWI, M.T. ELOK MUTIARA, M.T.		1 : 250
JUMLAH LEMBAR:				

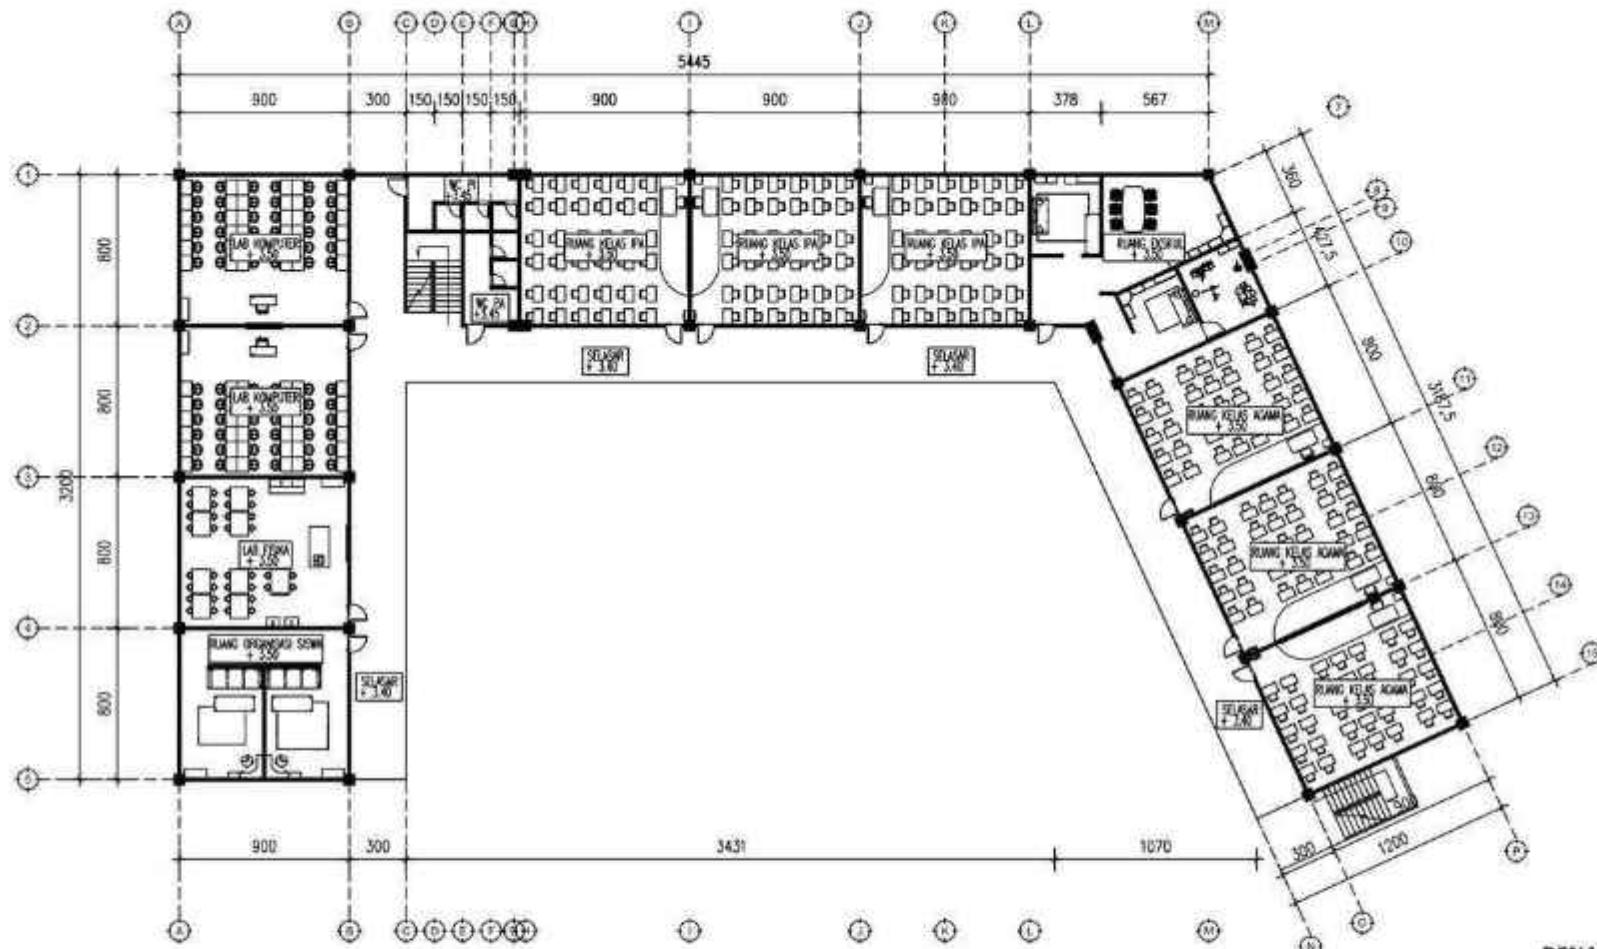


DENAH LANTAI 2
GEDUNG MA

1 : 250

 ARSITEKTUR <small>UIN MALANG</small>	JUDUL TUGAS AKHIR	NAMA MAHASISWA	JUDUL GAMBAR	NO. LEMBAR: 19
	EDU-VACUATION PADA MADRASAH DENGAN MASJID KOMUNITAS DI KAWASAN HUNTARA PASCA ERUPSI SEMERU	ALYA RIZQY DHIYARA 19660103	DENAH LANTAI 2 GEDUNG MA	
PRODI TEKNIK ARSITEKTUR FAKULTAS SAINS DAN TEKNOLOGI UIN MAULANA MALIK IBRAHIM MALANG	LOKASI PERANCANGAN	DOSEN PEMBIMBING	KODE GAMBAR	SKALA 1 : 250
	DESA SUMBERMUJUR, KEC. CANDIPURO, KAB. LUMAJANG, JAWA TIMUR	TARRANITA KUSUMADEWI, M.T. ELOK MUTIARA, M.T.		
JUMLAH LEMBAR:				

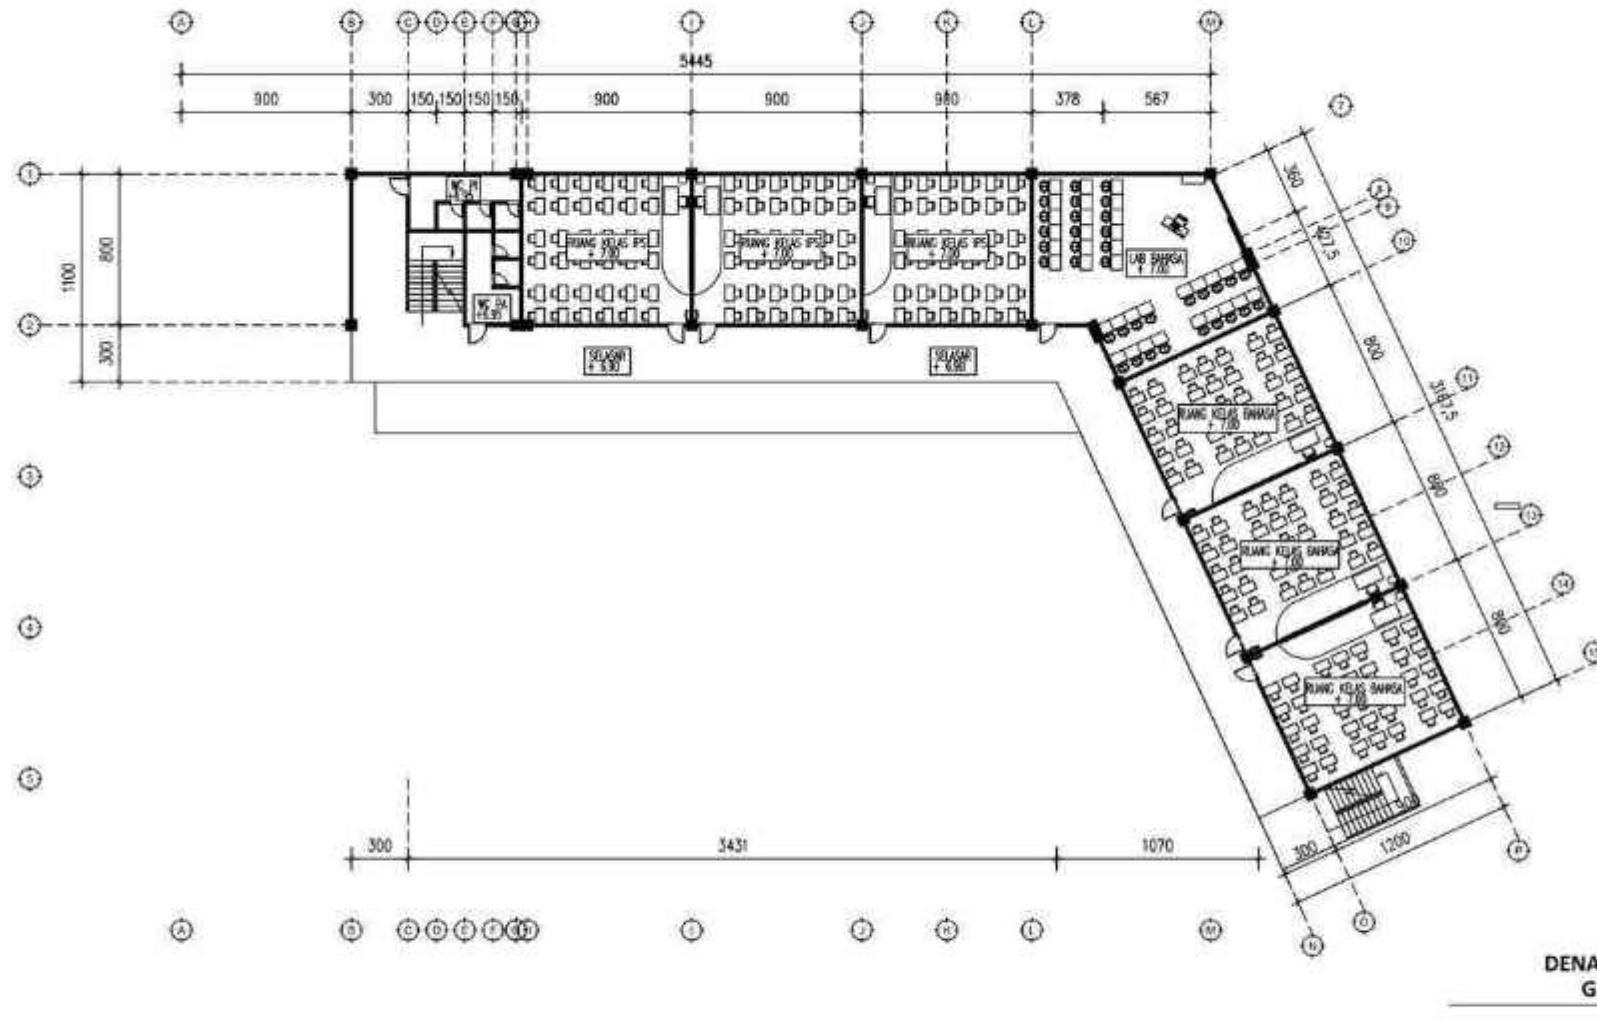


 ARSITEKTUR <small>UIN MALANG</small>	JUDUL TUGAS AKHIR	NAMA MAHASISWA	JUDUL GAMBAR	NO. LEMBAR: 20
	EDU-VACUATION PADA MADRASAH DENGAN MASJID KOMUNITAS DI KAWASAN HUNTARA PASCA ERUPSI SEMERU	ALYA RIZQY DHIYARA 19660103	DENAH LANTAI 3 GEDUNG MA	
PRODI TEKNIK ARSITEKTUR FAKULTAS SAINS DAN TEKNOLOGI UIN MAULANA MALIK IBRAHIM MALANG	LOKASI PERANCANGAN	DOSEN PEMBIMBING	KODE GAMBAR	SKALA
	DESA SUMBERMUJUR, KEC. CANDIPURO, KAB. LUMAJANG, JAWA TIMUR	TARRANITA KUSUMADEWI, M.T. ELOK MUTIARA, M.T.		1 : 250
JUMLAH LEMBAR:				

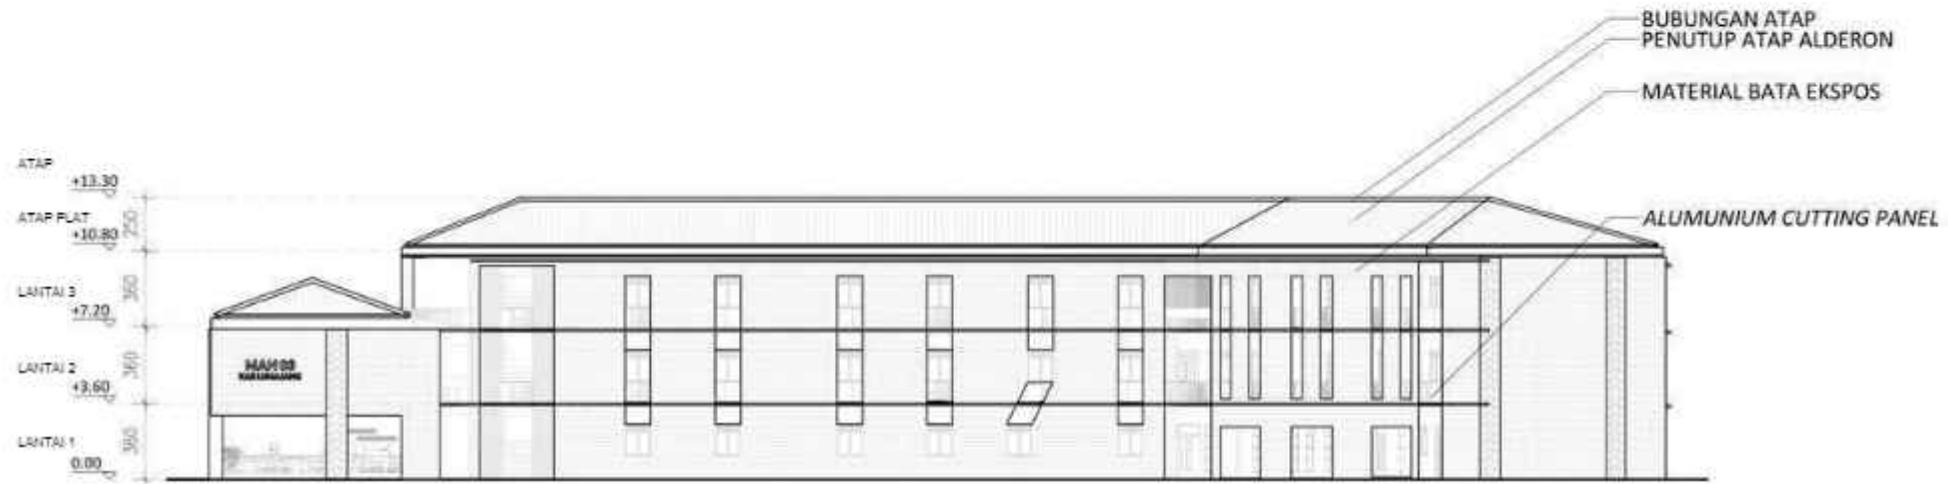


TAMPAK DEPAN
GEDUNG MA
1:250

ARSITEKTUR UIN MALANG	JUDUL TUGAS AKHIR	NAMA MAHASISWA	JUDUL GAMBAR	NO. LEMBAR:
	EDU-VACUATION PADA MADRASAH DENGAN MASJID KOMUNITAS DI KAWASAN HUNTARA PASCA ERUPSI SEMERU	ALYA RIZQY DHIYARA 19660103	TAMPAK DEPAN GEDUNG MA	21
PRODI TEKNIK ARSITEKTUR FAKULTAS SAINS DAN TEKNOLOGI UIN MAULANA MALIK IBRAHIM MALANG	LOKASI PERANCANGAN	DOSEN PEMBIMBING	KODE GAMBAR	SKALA
	DESA SUMBERMUJUR, KEC. CANDIPURO, KAB. LUMAJANG, JAWA TIMUR	TARRANITA KUSUMADEWI, M.T. ELOK MUTIARA, M.T.		1 : 250
JUMLAH LEMBAR:				

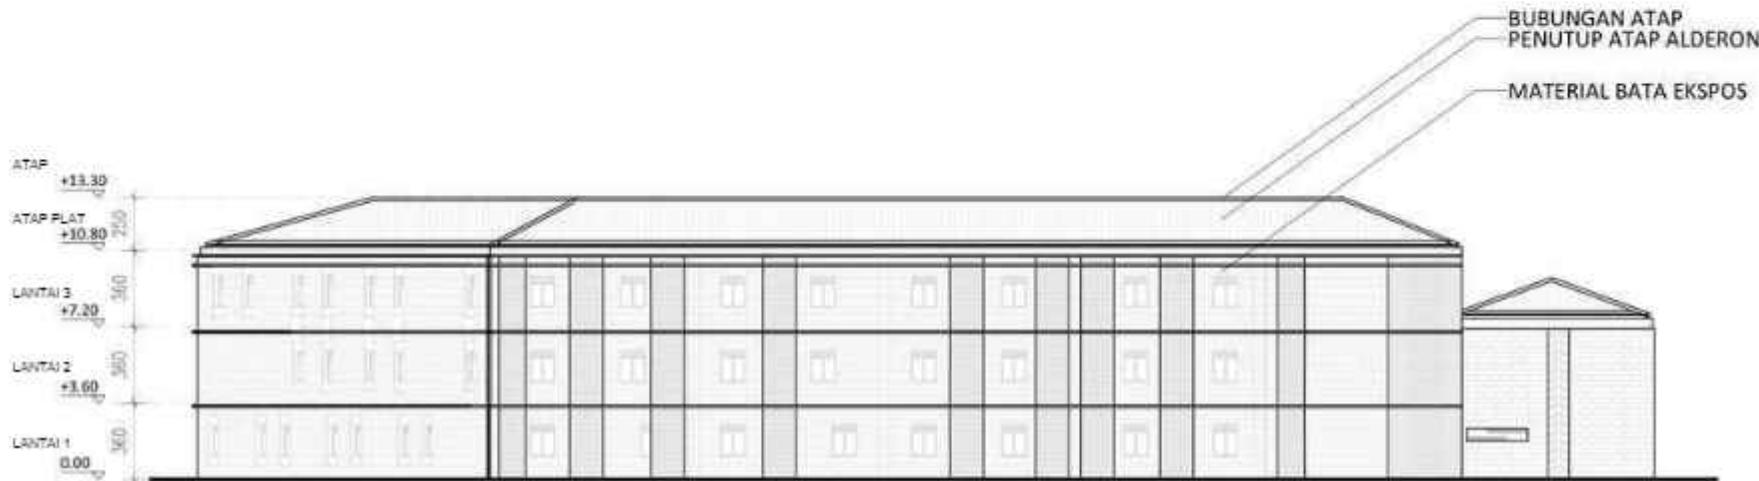


TAMPAK BELAKANG
GEDUNG MA
1 : 250

 ARSITEKTUR <small>UIN MAULANA MALIK IBRAHIM MALANG</small>	JUDUL TUGAS AKHIR	NAMA MAHASISWA	JUDUL GAMBAR	NO. LEMBAR: 22
	EDU-VACUATION PADA MADRASAH DENGAN MASJID KOMUNITAS DI KAWASAN HUNTARA PASCA ERUPSI SEMERU	ALYA RIZQY DHIYARA 19660103	TAMPAK BELAKANG GEDUNG MA	
PRODI TEKNIK ARSITEKTUR FAKULTAS SAINS DAN TEKNOLOGI UIN MAULANA MALIK IBRAHIM MALANG	LOKASI PERANCANGAN	DOSEN PEMBIMBING	KODE GAMBAR	SKALA 1 : 250
	DESA SUMBERMUJUR, KEC. CANDIPURO, KAB. LUMAJANG, JAWA TIMUR	TARRANITA KUSUMADEWI, M.T. ELOK MUTIARA, M.T.		
JUMLAH LEMBAR:				

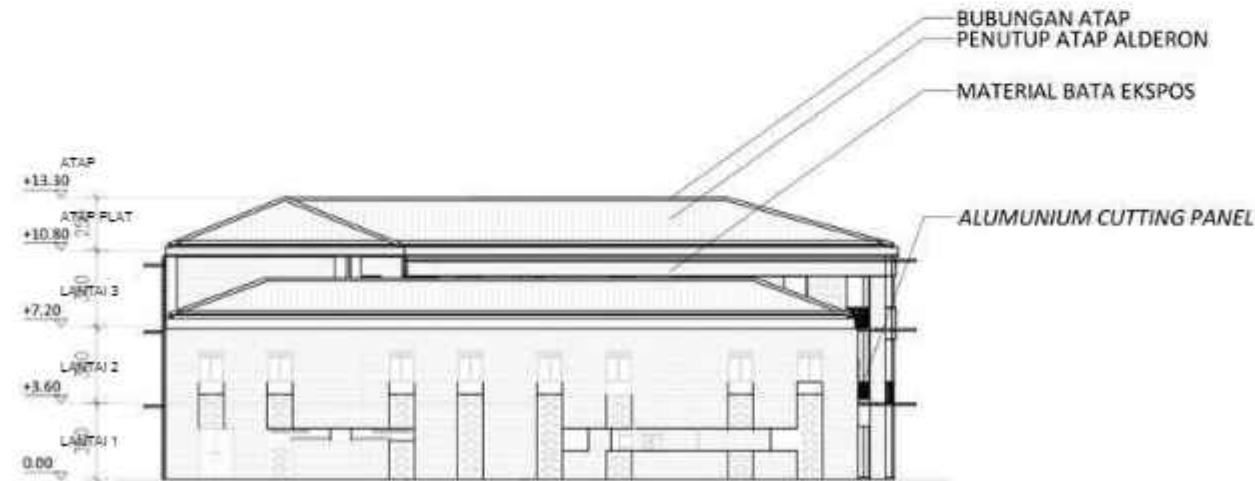


TAMPAK SAMPING KANAN
GEDUNG MA
1 : 250

 ARSITEKTUR <small>UIN MALANG</small>	JUDUL TUGAS AKHIR	NAMA MAHASISWA	JUDUL GAMBAR	NO. LEMBAR: 23
	EDU-VACUATION PADA MADRASAH DENGAN MASJID KOMUNITAS DI KAWASAN HUNTARA PASCA ERUPSI SEMERU	ALYA RIZQY DHIYARA 19660103	TAMPAK SAMPING KANAN GEDUNG MA	
PRODI TEKNIK ARSITEKTUR FAKULTAS SAINS DAN TEKNOLOGI UIN MAULANA MALIK IBRAHIM MALANG	LOKASI PERANCANGAN	DOSEN PEMBIMBING	KODE GAMBAR	SKALA 1 : 250
	DESA SUMBERMUJUR, KEC. CANDIPURO, KAB. LUMAJANG, JAWA TIMUR	TARRANITA KUSUMADEWI, M.T. ELOK MUTIARA, M.T.		
JUMLAH LEMBAR:				

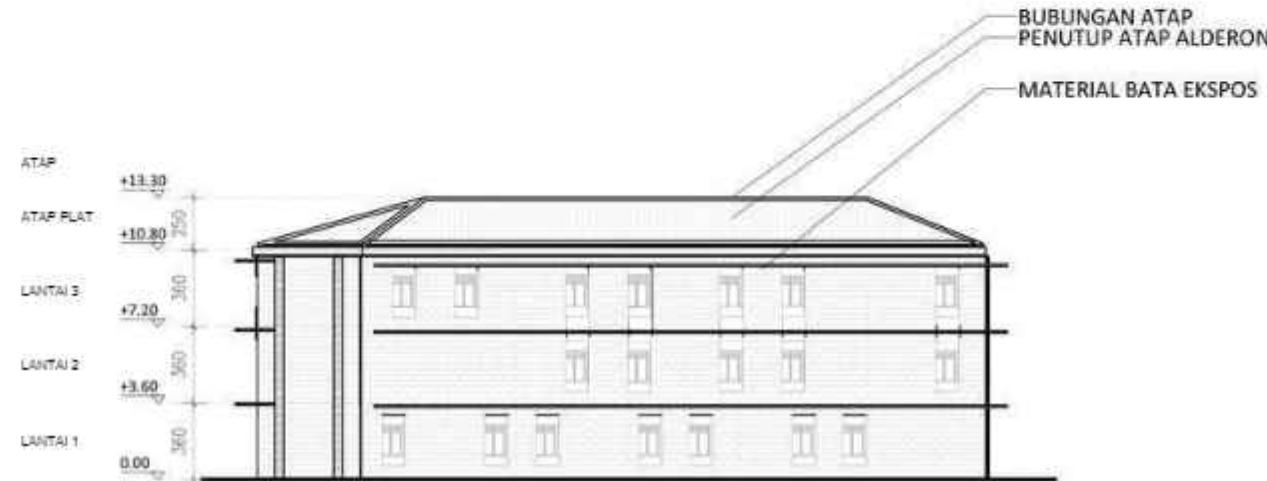


TAMPAK SAMPING KIRI
GEDUNG MA
1 : 250

 ARSITEKTUR <small>UIN MALANG</small>	JUDUL TUGAS AKHIR	NAMA MAHASISWA	JUDUL GAMBAR	NO. LEMBAR: 24
	EDU-VACUATION PADA MADRASAH DENGAN MASJID KOMUNITAS DI KAWASAN HUNTARA PASCA ERUPSI SEMERU	ALYA RIZQY DHIYARA 19660103	TAMPAK SAMPING KIRI GEDUNG MA	
PRODI TEKNIK ARSITEKTUR FAKULTAS SAINS DAN TEKNOLOGI UIN MAULANA MALIK IBRAHIM MALANG	LOKASI PERANCANGAN	DOSEN PEMBIMBING	KODE GAMBAR	SKALA 1 : 250
	DESA SUMBERMUJUR, KEC. CANDIPURO, KAB. LUMAJANG, JAWA TIMUR	TARRANITA KUSUMADEWI, M.T. ELOK MUTIARA, M.T.		
JUMLAH LEMBAR:				

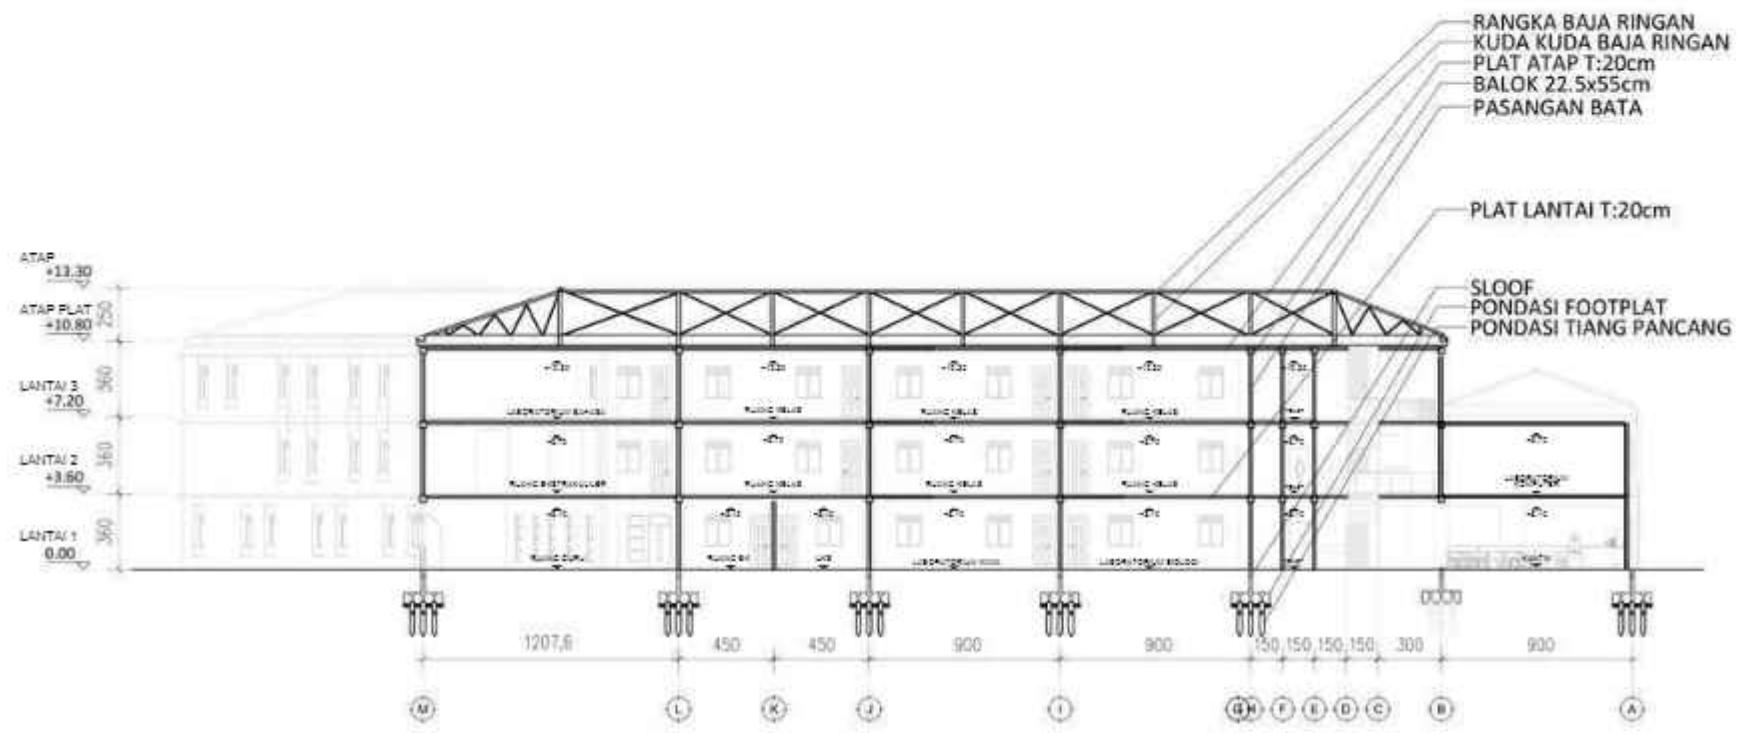

POTONGAN A-A
GEDUNG MA
1 : 250


 ARSITEKTUR UIN MALANG	JUDUL TUGAS AKHIR	NAMA MAHASISWA	JUDUL GAMBAR	NO. LEMBAR: 25
	EDU-VACUATION PADA MADRASAH DENGAN MASJID KOMUNITAS DI KAWASAN HUNTARA PASCA ERUPSI SEMERU	ALYA RIZQY DHIYARA 19660103	POTONGAN A-A GEDUNG MA	
PRODI TEKNIK ARSITEKTUR FAKULTAS SAINS DAN TEKNOLOGI UIN MAULANA MALIK IBRAHIM MALANG	LOKASI PERANCANGAN	DOSEN PEMBIMBING	KODE GAMBAR	SKALA 1 : 250
	DESA SUMBERMUJUR, KEC. CANDIPURO, KAB. LUMAJANG, JAWA TIMUR	TARRANITA KUSUMADEWI, M.T. ELOK MUTIARA, M.T.		
JUMLAH LEMBAR:				

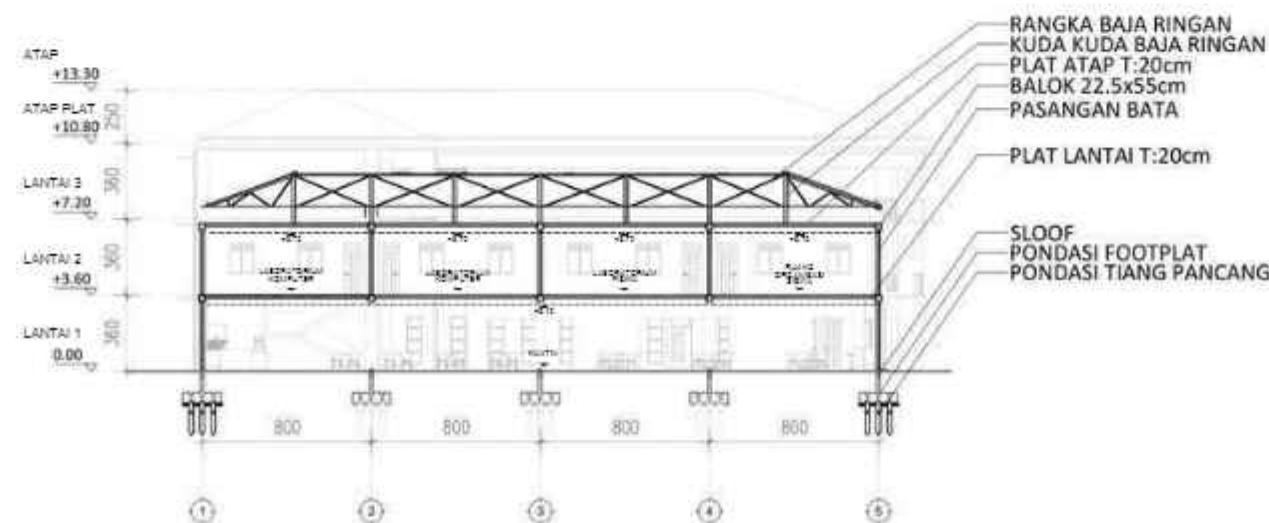

POTONGAN B-B
GEDUNG MA

1 : 250


 ARSITEKTUR <small>UIN MALANG</small>	JUDUL TUGAS AKHIR	NAMA MAHASISWA	JUDUL GAMBAR	NO. LEMBAR: 26
	EDU-VACUATION PADA MADRASAH DENGAN MASJID KOMUNITAS DI KAWASAN HUNTARA PASCA ERUPSI SEMERU	ALYA RIZQY DHIYARA 19660103	POTONGAN B-B GEDUNG MA	
PRODI TEKNIK ARSITEKTUR FAKULTAS SAINS DAN TEKNOLOGI UIN MAULANA MALIK IBRAHIM MALANG	LOKASI PERANCANGAN	DOSEN PEMBIMBING	KODE GAMBAR	SKALA 1 : 250
	DESA SUMBERMUJUR, KEC. CANDIPURO, KAB. LUMAJANG, JAWA TIMUR	TARRANITA KUSUMADEWI, M.T. ELOK MUTIARA, M.T.		
JUMLAH LEMBAR:				

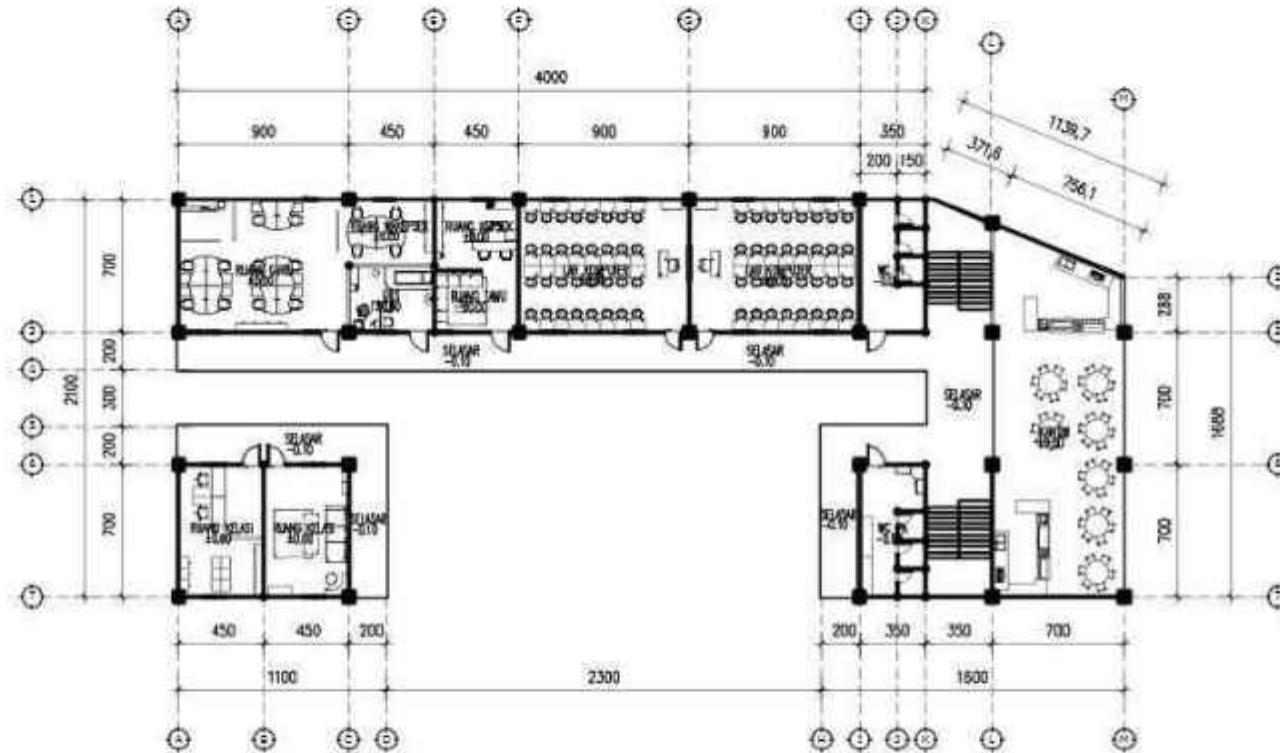

DENAH LANTAI 1
GEDUNG MTs
1 : 250


ARSITEKTUR UIN MALANG	JUDUL TUGAS AKHIR	NAMA MAHASISWA	JUDUL GAMBAR	NO. LEMBAR: 27
	EDU-VACUATION PADA MADRASAH DENGAN MASJID KOMUNITAS DI KAWASAN HUNTARA PASCA ERUPSI SEMERU	ALYA RIZQY DHIYARA 19660103	DENAH LANTAI 1 GEDUNG MTs	
PRODI TEKNIK ARSITEKTUR FAKULTAS SAINS DAN TEKNOLOGI UIN MAULANA MALIK IBRAHIM MALANG	LOKASI PERANCANGAN	DOSEN PEMBIMBING	KODE GAMBAR	SKALA
	DESA SUMBERMUJUR, KEC. CANDIPURO, KAB. LUMAJANG, JAWA TIMUR	TARRANITA KUSUMADEWI, M.T. ELOK MUTIARA, M.T.		1 : 250

JUMLAH LEMBAR:

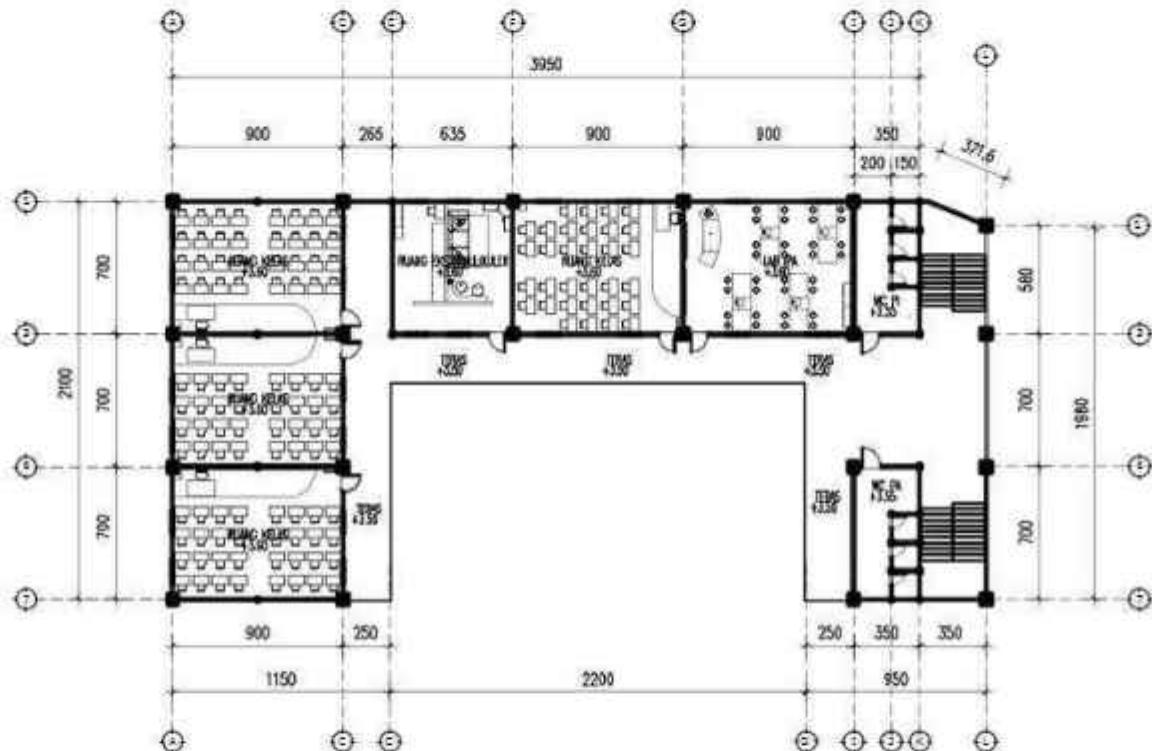

DENAH LANTAI 2
GEDUNG MTs
1 : 250


ARSITEKTUR UIN MALANG	JUDUL TUGAS AKHIR	NAMA MAHASISWA	JUDUL GAMBAR	NO. LEMBAR: 28
	EDU-VACUATION PADA MADRASAH DENGAN MASJID KOMUNITAS DI KAWASAN HUNTARA PASCA ERUPSI SEMERU	ALYA RIZQY DHIYARA 19660103	DENAH LANTAI 2 GEDUNG MTs	
PRODI TEKNIK ARSITEKTUR FAKULTAS SAINS DAN TEKNOLOGI UIN MAULANA MALIK IBRAHIM MALANG	LOKASI PERANCANGAN	DOSEN PEMBIMBING	KODE GAMBAR	SKALA
	DESA SUMBERMUJUR, KEC. CANDIPURO, KAB. LUMAJANG, JAWA TIMUR	TARRANITA KUSUMADEWI, M.T. ELOK MUTIARA, M.T.		1 : 250

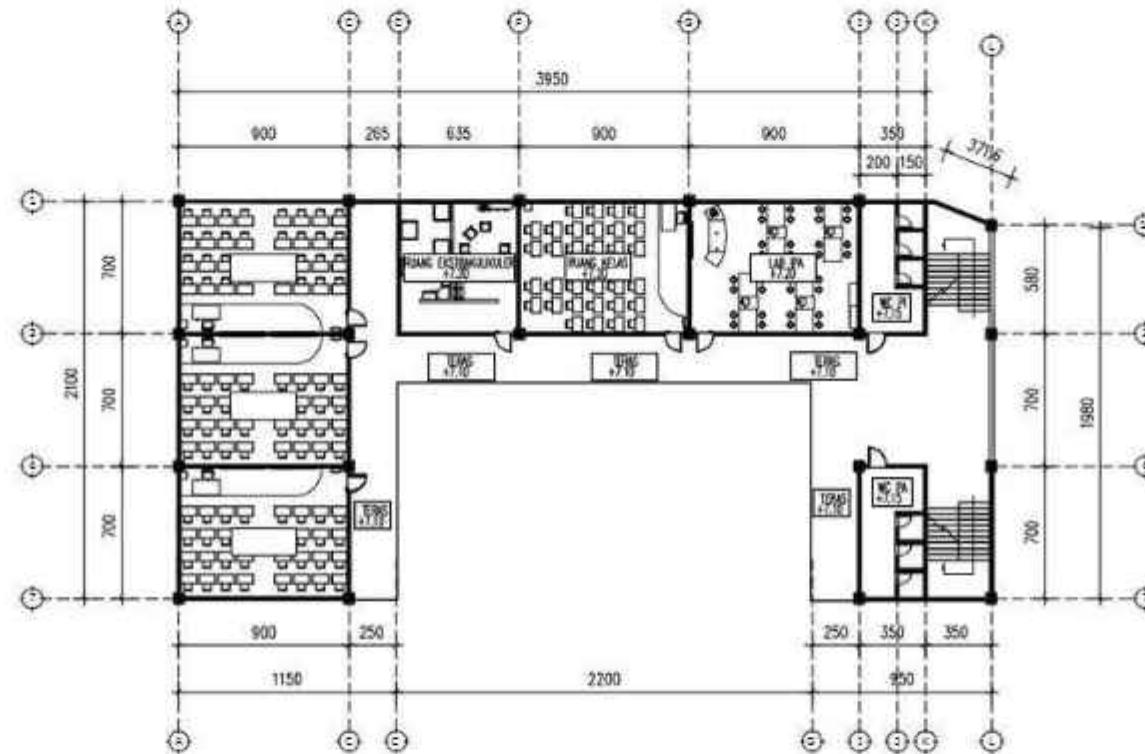

DENAH LANTAI 3
GEDUNG MTs

1 : 250


	JUDUL TUGAS AKHIR	NAMA MAHASISWA	JUDUL GAMBAR	NO. LEMBAR: 29
	EDU-VACUATION PADA MADRASAH DENGAN MASJID KOMUNITAS DI KAWASAN HUNTARA PASCA ERUPSI SEMERU	ALYA RIZQY DHIYARA 19660103	DENAH LANTAI 3 GEDUNG MTs	
PRODI TEKNIK ARSITEKTUR FAKULTAS SAINS DAN TEKNOLOGI UIN MAULANA MALIK IBRAHIM MALANG	LOKASI PERANCANGAN	DOSEN PEMBIMBING	KODE GAMBAR	SKALA
	DESA SUMBERMUJUR, KEC. CANDIPURO, KAB. LUMAJANG, JAWA TIMUR	TARRANITA KUSUMADEWI, M.T. ELOK MUTIARA, M.T.		1 : 250
JUMLAH LEMBAR:				

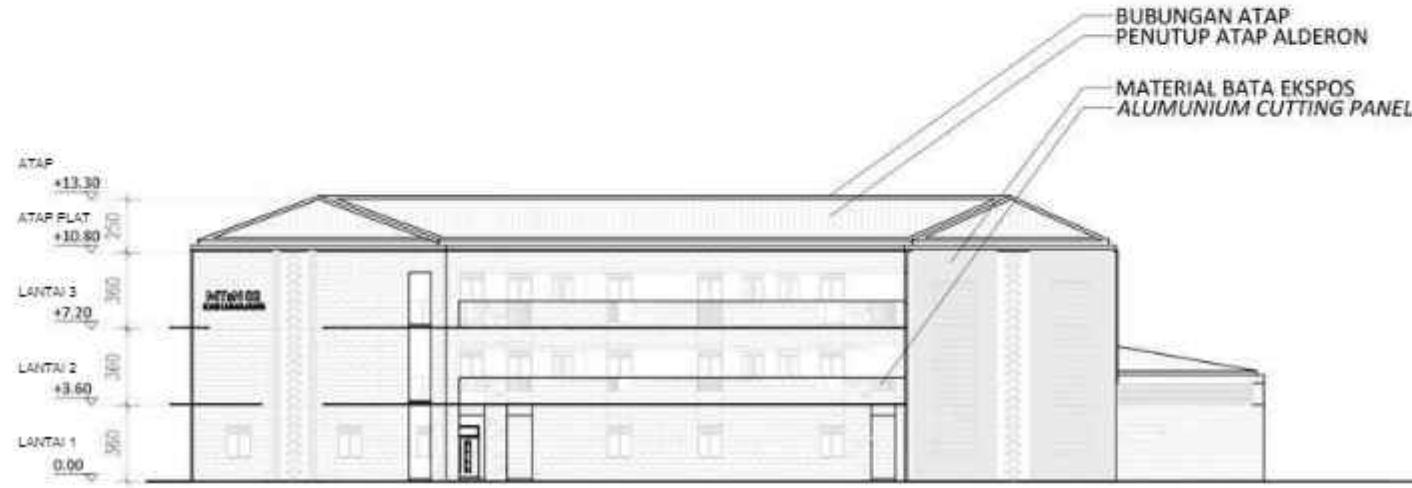

TAMPAK DEPAN
GEDUNG MTS


1 : 250

 ARSITEKTUR <small>UIN MAULANG</small>	JUDUL TUGAS AKHIR	NAMA MAHASISWA	JUDUL GAMBAR	NO. LEMBAR: 30
	EDU-VACUATION PADA MADRASAH DENGAN MASJID KOMUNITAS DI KAWASAN HUNTARA PASCA ERUPSI SEMERU	ALYA RIZQY DHIYARA 19660103	TAMPAK DEPAN GEDUNG MTS	
PRODI TEKNIK ARSITEKTUR FAKULTAS SAINS DAN TEKNOLOGI UIN MAULANA MALIK IBRAHIM MALANG	LOKASI PERANCANGAN	DOSEN PEMBIMBING	KODE GAMBAR	SKALA 1 : 250
	DESA SUMBERMUJUR, KEC. CANDIPURO, KAB. LUMAJANG, JAWA TIMUR	TARRANITA KUSUMADEWI, M.T. ELOK MUTIARA, M.T.		
JUMLAH LEMBAR:				

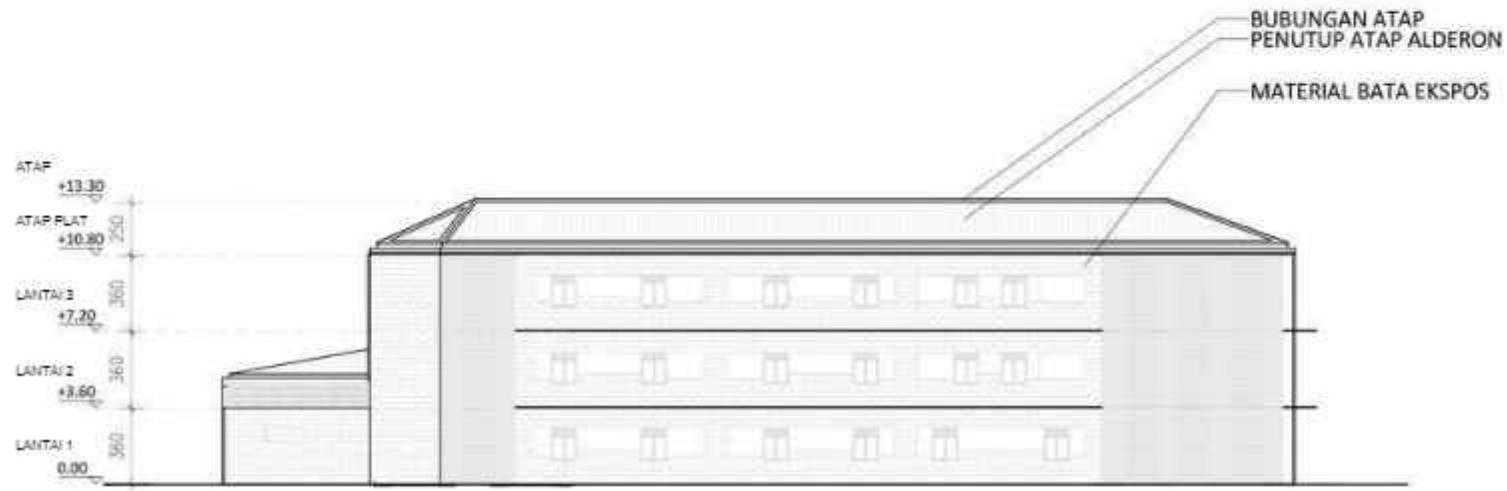


TAMPAK BELAKANG
GEDUNG MTS
1 : 250

 ARSITEKTUR <small>UIN MAULANA MALIK IBRAHIM</small> <small>MALANG</small>	JUDUL TUGAS AKHIR	NAMA MAHASISWA	JUDUL GAMBAR	NO. LEMBAR: 31
	EDU-VACUATION PADA MADRASAH DENGAN MASJID KOMUNITAS DI KAWASAN HUNTARA PASCA ERUPSI SEMERU	ALYA RIZQY DHIYARA 19660103	TAMPAK BELAKANG GEDUNG MTS	
PRODI TEKNIK ARSITEKTUR FAKULTAS SAINS DAN TEKNOLOGI UIN MAULANA MALIK IBRAHIM MALANG	LOKASI PERANCANGAN	DOSEN PEMBIMBING	KODE GAMBAR	SKALA 1 : 250
	DESA SUMBERMUJUR, KEC. CANDIPURO, KAB. LUMAJANG, JAWA TIMUR	TARRANITA KUSUMADEWI, M.T. ELOK MUTIARA, M.T.		
JUMLAH LEMBAR:				

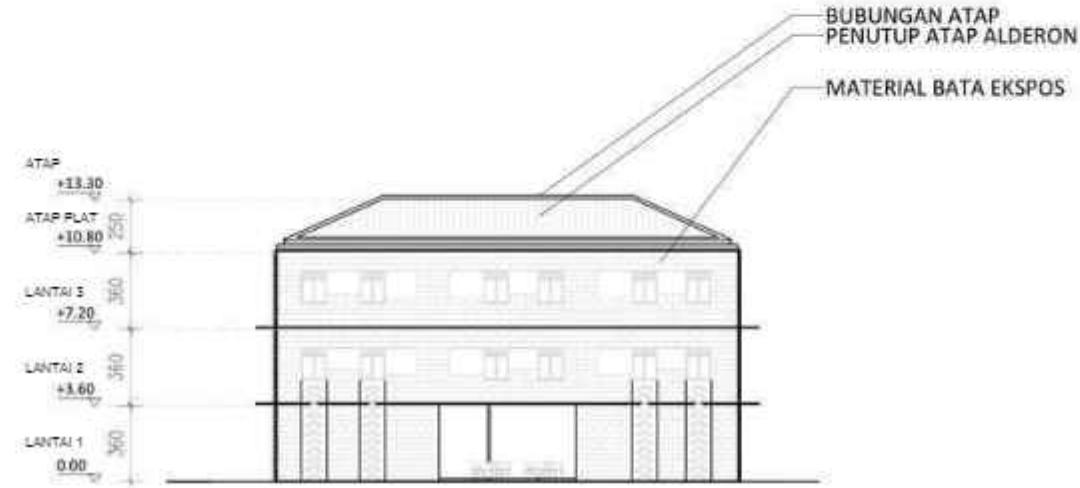


TAMPAK SAMPING KANAN
GEDUNG MTS
1 : 250

ARSITEKTUR UIN MALANG	JUDUL TUGAS AKHIR	NAMA MAHASISWA	JUDUL GAMBAR	NO. LEMBAR: 32
	EDU-VACUATION PADA MADRASAH DENGAN MASJID KOMUNITAS DI KAWASAN HUNTARA PASCA ERUPSI SEMERU	ALYA RIZQY DHIYARA 19660103	TAMPAK SAMPING KANAN GEDUNG MTS	
PRODI TEKNIK ARSITEKTUR FAKULTAS SAINS DAN TEKNOLOGI UIN MAULANA MALIK IBRAHIM MALANG	LOKASI PERANCANGAN	DOSEN PEMBIMBING	KODE GAMBAR	SKALA 1 : 250
	DESA SUMBERMUJUR, KEC. CANDIPURO, KAB. LUMAJANG, JAWA TIMUR	TARRANITA KUSUMADEWI, M.T. ELOK MUTIARA, M.T.		
JUMLAH LEMBAR:				

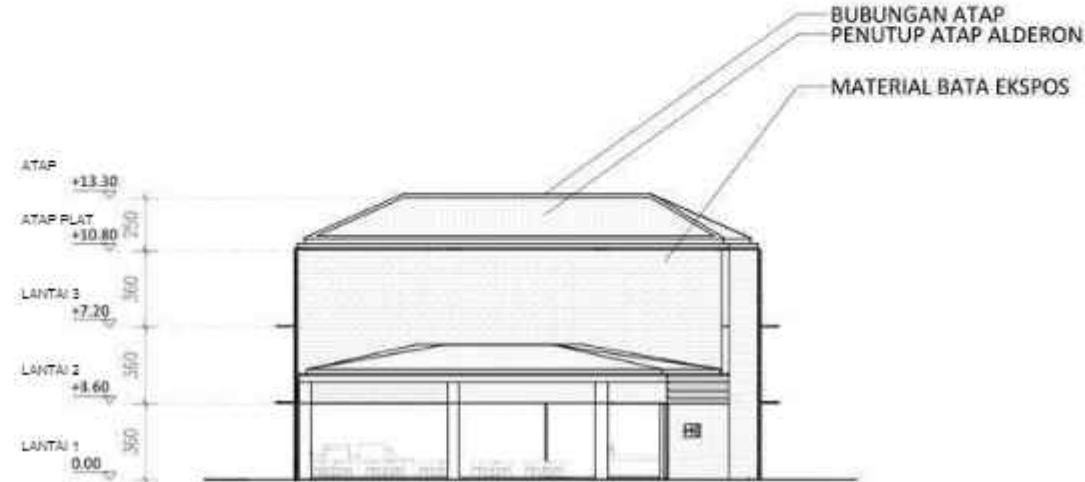


TAMPAK SAMPING KIRI
GEDUNG MTS
1 : 250

 ARSITEKTUR <small>UIN MALANG</small>	JUDUL TUGAS AKHIR	NAMA MAHASISWA	JUDUL GAMBAR	NO. LEMBAR:
	EDU-VACUATION PADA MADRASAH DENGAN MASJID KOMUNITAS DI KAWASAN HUNTARA PASCA ERUPSI SEMERU	ALYA RIZQY DHIYARA 19660103	TAMPAK SAMPING KIRI GEDUNG MTS	33
PRODI TEKNIK ARSITEKTUR FAKULTAS SAINS DAN TEKNOLOGI UIN MAULANA MALIK IBRAHIM MALANG	LOKASI PERANCANGAN	DOSEN PEMBIMBING	KODE GAMBAR	SKALA
	DESA SUMBERMUJUR, KEC. CANDIPURO, KAB. LUMAJANG, JAWA TIMUR	TARRANITA KUSUMADEWI, M.T. ELOK MUTIARA, M.T.		1 : 250
JUMLAH LEMBAR:				

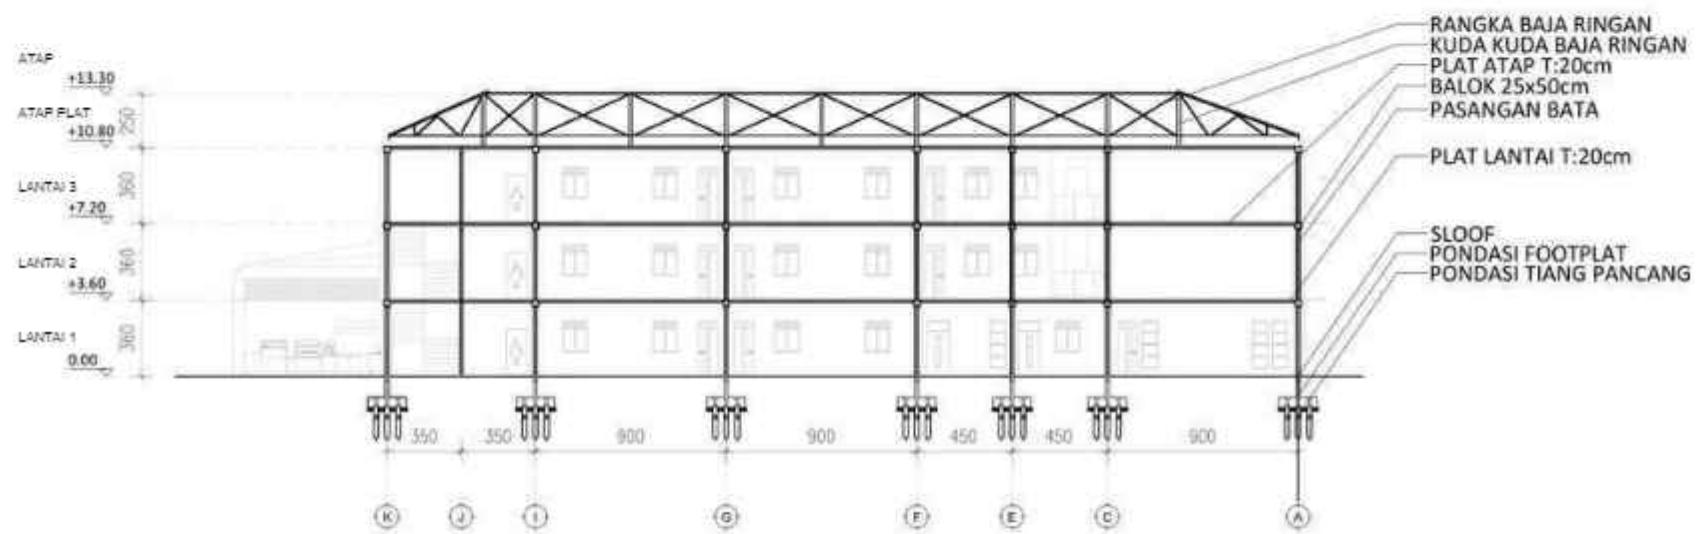

POTONGAN A-A
GEDUNG MTS
1 : 250

 ARSITEKTUR <small>UIN MALANG</small>	JUDUL TUGAS AKHIR	NAMA MAHASISWA	JUDUL GAMBAR	NO. LEMBAR: 34
	EDU-VACUATION PADA MADRASAH DENGAN MASJID KOMUNITAS DI KAWASAN HUNTARA PASCA ERUPSI SEMERU	ALYA RIZQY DHIYARA 19660103	POTONGAN A-A GEDUNG MTS	
PRODI TEKNIK ARSITEKTUR FAKULTAS SAINS DAN TEKNOLOGI UIN MAULANA MALIK IBRAHIM MALANG	LOKASI PERANCANGAN	DOSEN PEMBIMBING	KODE GAMBAR	SKALA 1 : 250
	DESA SUMBERMUJUR, KEC. CANDIPURO, KAB. LUMAJANG, JAWA TIMUR	TARRANITA KUSUMADEWI, M.T. ELOK MUTIARA, M.T.		
JUMLAH LEMBAR:				

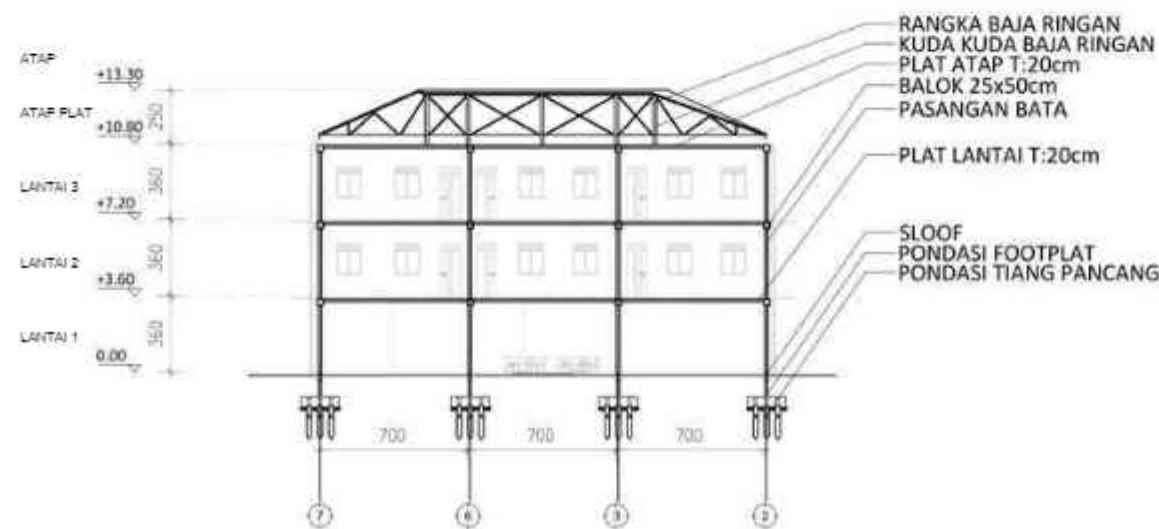

POTONGAN B-B
GEDUNG MTS
1 : 250

 ARSITEKTUR <small>UIN MALANG</small>	JUDUL TUGAS AKHIR	NAMA MAHASISWA	JUDUL GAMBAR	NO. LEMBAR:
	EDU-VACUATION PADA MADRASAH DENGAN MASJID KOMUNITAS DI KAWASAN HUNTARA PASCA ERUPSI SEMERU	ALYA RIZQY DHIYARA 19660103	POTONGAN B-B GEDUNG MTS	
PRODI TEKNIK ARSITEKTUR FAKULTAS SAINS DAN TEKNOLOGI UIN MAULANA MALIK IBRAHIM MALANG	LOKASI PERANCANGAN	DOSEN PEMBIMBING	KODE GAMBAR	JUMLAH LEMBAR:
	DESA SUMBERMUJUR, KEC. CANDIPURO, KAB. LUMAJANG, JAWA TIMUR	TARRANITA KUSUMADEWI, M.T. ELOK MUTIARA, M.T.	1 : 250	



ARCHITECTURE
UNIVERSITY OF MALANG - INDONESIA

APREB


EDU-VACUATION

PADA MADRASAH DAN MASJID KOMUNITAS


DI KAWASAN HUNTARA PASCA ERUPSI SEMERU


BUNTARA SEMERU, BANJARHEJO, SUMBERMULYO, KEC. GANDIPURU, KABUPATEN LUMAJANG, JAWA TIMUR

Persamaan di bawah dengan tanda koreksius atau pemotongan dilakukan sejauh pengetahuan dan kemampuan yang dimiliki untuk persamaan tersebut tetapi bentuk kesimpulan manapun turut mengikuti prinsip kesamaan.

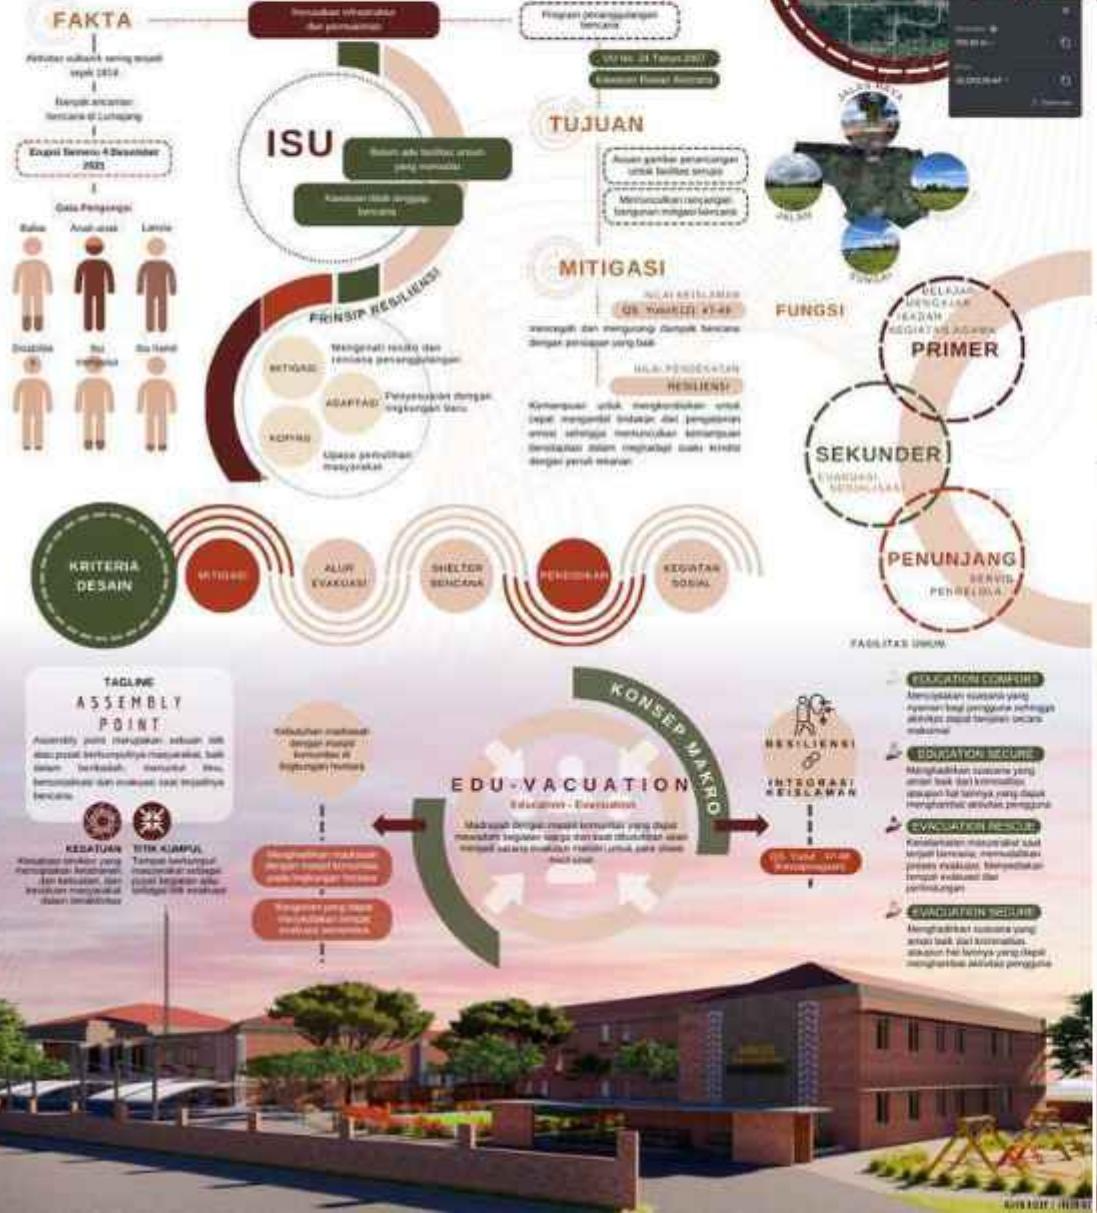


KEADAAN NORMAL
KEADAAN BENCANA

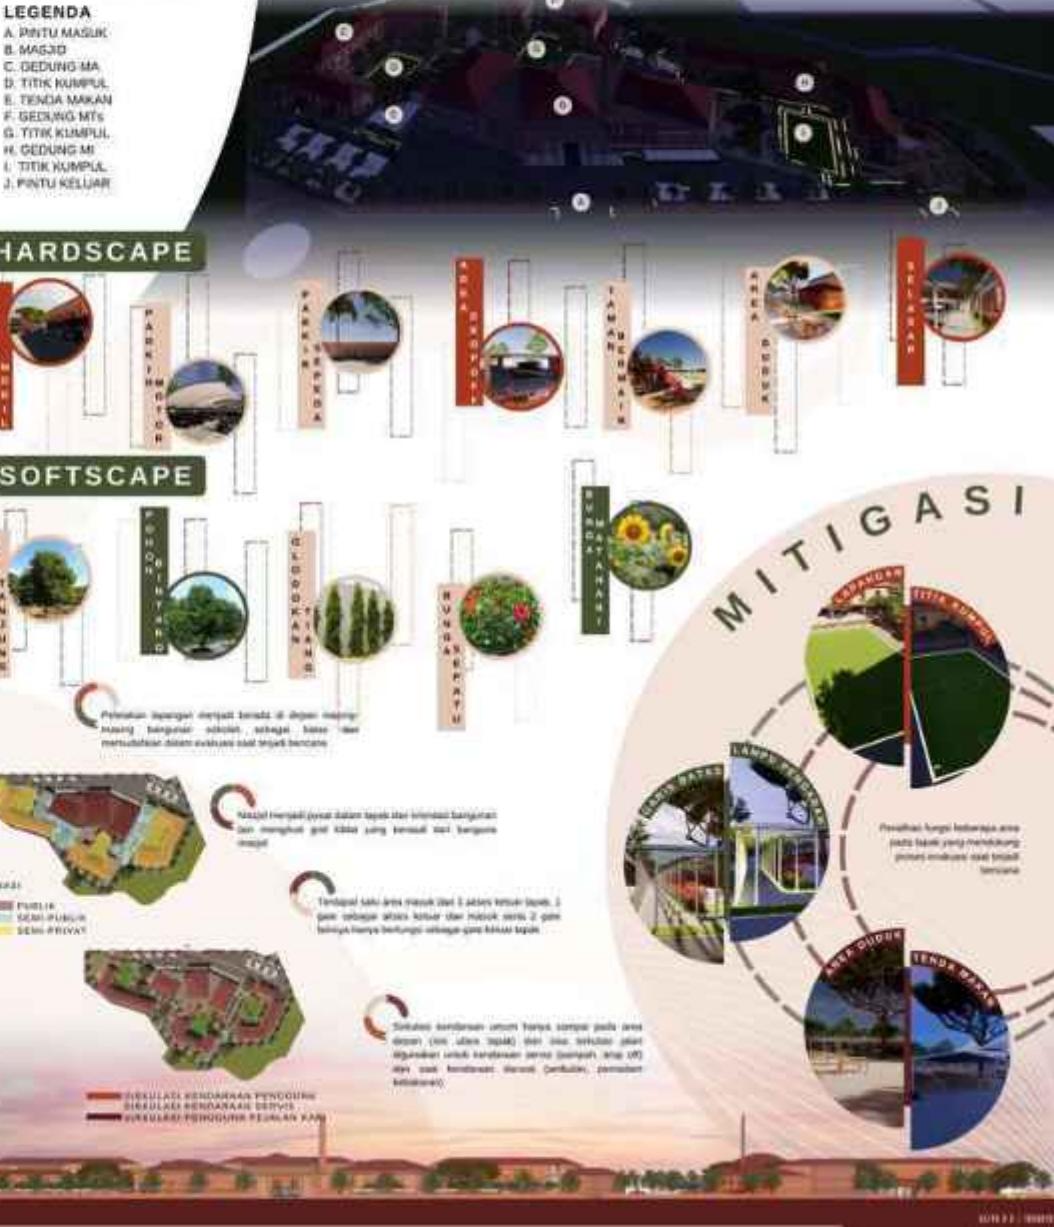

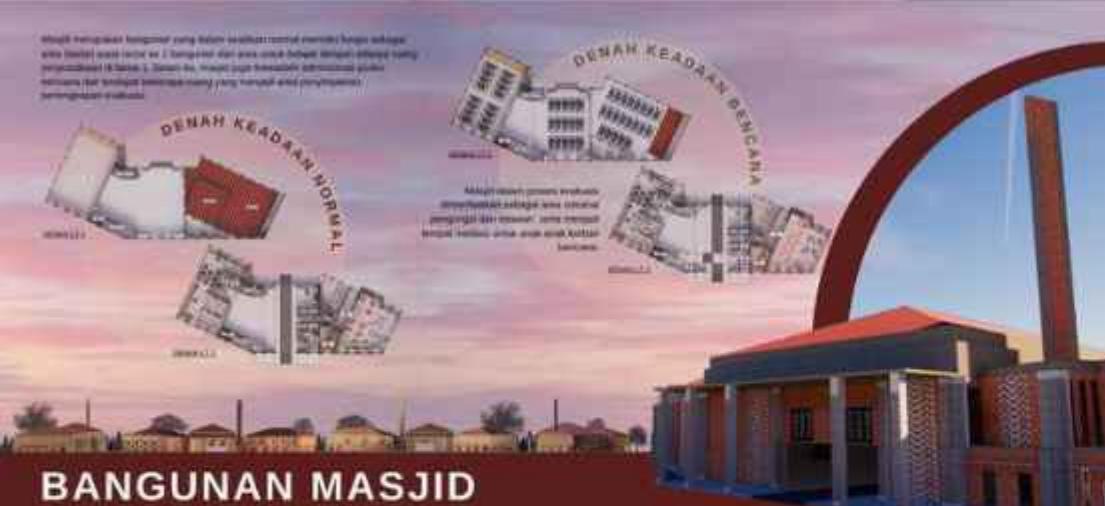

BANGUNAN MASJID

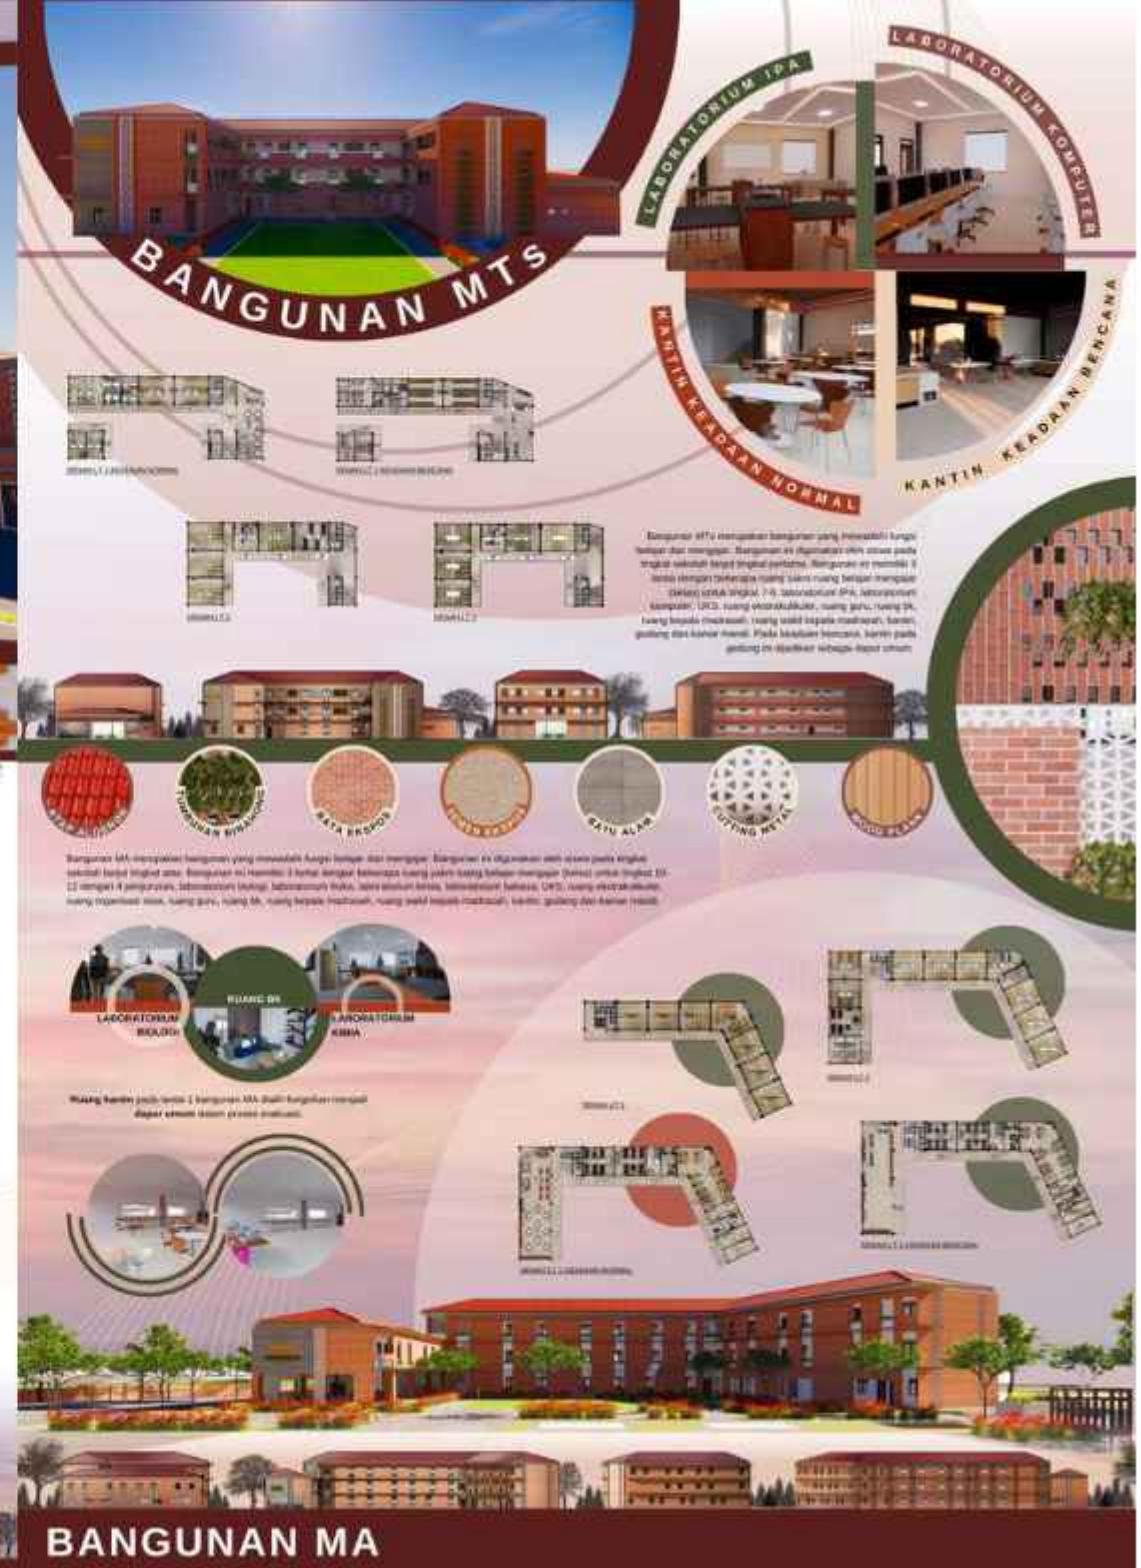



ARCHITECTURE
UIN MALANG - INDONESIA

MAJALAH

EDU-VACUATION PADA MADRASAH DENGAN MASJID KOMUNITAS DI KAWASAN HUNTARA PASCA ERUPSI SEMERU

Nama	: Aliya Rizqy Dilyara
Pembimbing 1	: Tarranita Kusumadewi, M.T.
Pembimbing 2	: Elok Mutiara, M.T.
Tipologi Bangunan	: Sarana pendidikan
Lokasi	: Huntara, Kabupaten Lumajang
Luas Tapak	: 25.093m ²

Erupsi Gunung Semeru pada 4 Desember 2021 mengakibatkan kerusakan signifikan pada infrastruktur dan pemukiman di Kabupaten Lumajang. Dalam rangka memberikan respons yang efektif terhadap bencana ini, pemerintah menginisiasi pembangunan madrasah dan masjid komunitas yang tidak hanya berfungsi sebagai tempat ibadah dan pembelajaran, tetapi juga dirancang dengan prinsip-prinsip adaptasi, mitigasi, dan inovasi untuk meningkatkan resiliensi terhadap bencana, sekaligus didasarkan pada nilai-nilai keislaman dari QS. Yusuf: 47-49 yang menekankan kesiapsiagaan.



Perspektif Kawasan

Prinsip *edu-comfort* menjadi landasan utama dalam perancangan lingkungan belajar yang aman dan nyaman bagi siswa serta staf pengajar di madrasah dan masjid komunitas di Lumajang. Dalam upaya menciptakan kondisi optimal untuk pembelajaran, desain makro dan tapak bangunan diadaptasi dengan mempertimbangkan potensi bencana seperti gempa bumi atau cuaca ekstrem, tanpa mengorbankan kenyamanan sehari-hari. Hal ini tercermin dalam pemilihan material konstruksi yang kokoh dan tahan gempa serta penggunaan ventilasi alami dan desain pencahayaan yang optimal, yang tidak hanya meningkatkan efisiensi energi tetapi juga menciptakan lingkungan belajar yang sehat dan berkelanjutan.

Prinsip *edu-secure* dalam perancangan struktur bangunan madrasah dan masjid di Lumajang fokus pada keamanan dan ketahanan fisik terhadap bencana seperti gempa bumi. Dengan memasukkan balok tambahan dalam dinding dan menggunakan batu bata lokal yang kuat, bangunan ini diperkuat untuk bertahan dalam kondisi darurat. Pendekatan ini tidak hanya meningkatkan stabilitas bangunan tetapi juga memberikan manfaat ekonomi bagi masyarakat setempat, serta memberikan dampak positif dalam jangka panjang bagi komunitas lokal. Integrasi prinsip *edu-secure* menjadi langkah penting dalam membangun infrastruktur yang tangguh dan berkelanjutan di daerah yang rentan terhadap bencana alam.



Perspektif Kawasan



Perspektif MAN



Perspektif Masjid




Perspektif MTsN




Perspektif MTs



Interior Links

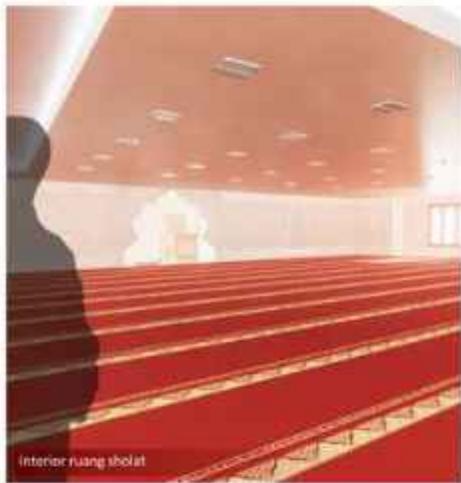

Interior Huang Shou Lin

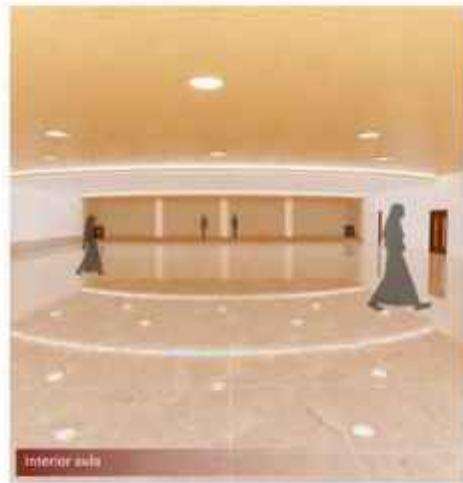

Interior ref

Prinsip **eva-secure** diwujudkan melalui desain tapak yang memperhitungkan jalur evakuasi yang jelas dan mudah diakses serta penyediaan shelter yang memadai. Selain itu, integrasi pos komando bencana memfasilitasi koordinasi dan komunikasi yang efektif selama keadaan darurat, memastikan respons yang cepat dan terkoordinasi terhadap situasi bencana. Inovasi juga terlihat dalam desain atap dengan kemiringan 35°, yang dirancang untuk menghindari penumpukan material atau air hujan yang berlebihan, sehingga menjaga keamanan struktural bangunan dalam jangka panjang. Salah satu implementasi dari prinsip ini adalah penerangan titik kumpul menggunakan fosfor yang memastikan jalan evakuasi tetap terlihat selama kondisi darurat.

Prinsip *edu-secure* dan *eva-secure* dalam konteks perancangan madrasah dan masjid komunitas di Lumajang merupakan poin kritis dalam memastikan keamanan fisik bangunan serta memfasilitasi evakuasi yang efektif saat terjadi bencana. Keamanan fisik bangunan dicapai melalui penggunaan material konstruksi yang kuat dan teknologi yang mampu menghadapi tekanan eksternal, seperti gempa bumi atau badai. Misalnya, penggunaan beton bertulang dan dinding yang diperkuat dengan balok tambahan memastikan bahwa bangunan memiliki integritas struktural yang tinggi, sehingga dapat bertahan terhadap guncangan yang mungkin terjadi selama bencana.


Prinsip **eva-secure** dan **eva safety** lebih memfokuskan pada desain atap yang efisien dalam menghadapi kondisi lingkungan ekstrem, khususnya di daerah yang rentan terhadap cuaca buruk atau curah hujan tinggi. Desain atap dengan kemiringan optimal, misalnya sekitar 35°, tidak hanya membantu dalam mengalirkan air hujan dengan baik namun juga mencegah penumpukan material seperti material vulkanik yang dapat terbawa oleh angin, sehingga menjaga keamanan bangunan dari potensi kerusakan struktural akibat beban eksternal yang berlebihan dan meningkatkan daya tahan bangunan terhadap tekanan lingkungan ekstrem.




Perspektif sevia dudu




Detailed Information

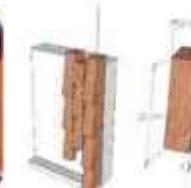


Battal humanus India 3

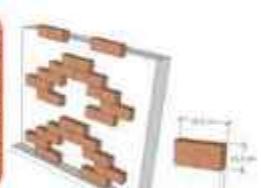

Ruf laßt du
verwischen

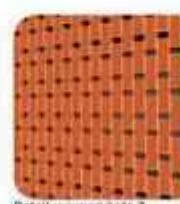

Detail seputaran data 2

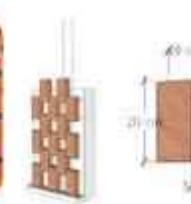

Detail kuf