



# Laporan Tugas Akhir

Perancangan SMK Darul Hasani  
Boardingschool dengan Pendekatan  
Green Architecture

Izudin Fahmi

17660073

Pembbinging 1: Sukmayati Rahmsah M.T.

Pembimbing 2 Aulia Fikriarini M., M.T.

Prodi Teknik Arsitektur  
Fakultas Sains dan Teknologi  
UIN Maulana Malik Ibrahim Malang  
2023



## LEMBAR PENGESAHAN PEMBIMBING


Laporan Tugas Akhir ini telah disahkan untuk diujikan pada 05  
Desember 2023

Malang, 05 Desember 2023



Sukmayati Rahmah, M.T.  
NIP. 19780128 200912 2 002

(Dosen Pembimbing 1)


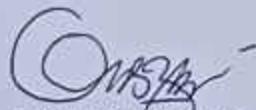
  
Dr. Aulia Fikriatini M., M.T.  
NIP. 19760416 200604 2 001

(Dosen Pembimbing 2)

## LEMBAR PENGESAHAN SIDANG TUGAS AKHIR

Laporan Tugas Akhir ini telah dipertahankan di hadapan Dewan Pengaji Tugas Akhir dan diterima sebagai salah satu syarat memperoleh gelar Sarjana Arsitektur (S.Ars) di UIN Maulana Malik Ibrahim Malang.



Oleh :  
Nama : Izudin Fahmi  
NIM : 17660073  
Judul Tugas Akhir : Perancangan SMK Darul Hasan Boarding school dengan Pendekatan Green Architecture  
Tanggal Ujian : 5 Desember 2023  
Disetujui oleh:

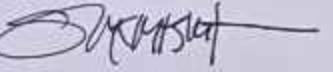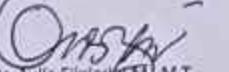1.   
Tarrahita Kurniawati, M.T.  
19790929 200604 2 001  
(Ketua Pengaji)
2.   
Ir. Arif Rakhman Setioga, M.T.  
19790103 200501 1 005  
(Anggota Pengaji 1)
3.   
Sukmayati Rahmah, M.T.  
19780128 200912 2 002  
(Anggota Pengaji 2/Sekretaris Pengaji)
4.   
Dr. Aulia Fikriah, M.T., M.T.  
19760416 200604 2 001  
(Anggota Pengaji 3)



## LEMBAR PERNYATAAN LAYAK CETAK

Yang bertandatangan di bawah ini:

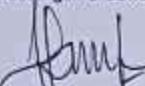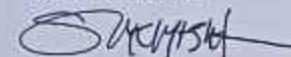1.   
Terranita Kusumadewi, M.T.  
19790911 200504 2 001  
(Ketua Pengaji)
2.   
Ir. Arief Bakhrman Setiono, M.T.  
19780103 200501 1 005  
(Anggota Pengaji 1)
3.   
Sukmayati Rahmah, M.T.  
19780128 200912 2 002  
(Anggota Pengaji 2/Sekretaris Pengaji)
4.   
Dr. Agus Fikrimoni M.T.  
19760416 200604 2 001  
(Anggota Pengaji 3)

dengan ini menyatakan bahwa :

Nama Mahasiswa : Izudin Fahmi

NIM Mahasiswa : 17660073

Judul Tugas Akhir : Perancangan SMK Darul Hasan Boarding School dengan Pendekatan Green Architecture

telah melakukan revisi sesuai catatan revisi sidang tugas akhir dan dinyatakan LAYAK cetak berkas/laporan Tugas Akhir Tahun 2023.

Demikian pernyataan layak cetak ini disusun untuk digunakan sebagaimana mestinya.

## PERNYATAAN ORISINILITAS KARYA

Saya yang bertanda tangan di bawah ini:

Nama : Izudin Fahmi  
NIM : 17660073  
Program Studi : Teknik Arsitektur  
Fakultas : Sains dan Teknologi

Dengan ini saya menyatakan, bahwa isi sebagian maupun keseluruhan Laporan Tugas Akhir  
saya dengan judul

"Perancangan SMK Darul Hasan Boarding School dengan Pendekatan Green  
Architecture"

adalah benar-benar hasil karya intelektual mandiri, diselesaikan tanpa menggunakan  
bahan-bahan yang tidak diijinkan dan bukan merupakan karya pihak lain yang saya akui  
sebagai karya sendiri. Semua referensi yang dikutip maupun yang dirujuk telah ditulis  
secara lengkap pada daftar pustaka.

Apabila ternyata pernyataan ini tidak benar, saya bersedia menerima sanksi sesuai peraturan  
yang berlaku,

Malang, 05 Desember 2023

Saya yang membuat pernyataan,



## KATA PENGANTAR

*Assalamualaikum, Wr. Wb*

*Alahmaulilahirabbil'alamin*, puji syukur penulis panjatkan kepada Allah SWT yang telah melimpahkan taufik, hidayah, dan rahmat-Nya sehingga penulis dapat menyelesaikan tugas akhir yang berjudul Perancangan SMK Darul Hasani Boarding School dengan Pendekatan Green Architecture.

Tugas akhir ini yang berjudul Perancangan SMK Darul Hasani Boarding School dengan Pendekatan Green Architecture di susun untuk memenuhi syarat kelulusan di Program studi Teknik Arsitektur, Fakultas sains dan teknologi, UIN Maulana Malik Ibrahim malang. Dalam proses menyelesaiannya, tidak dapat dipungkiri bahwa membutuhkan usaha yang keras yang tidak lepas dari bantuan orang-orang di sekitar penulis. Sehingga penulis ucapan terima kasih sebesar-besarnya kepada:

1. Ibu Dewi Fitri Lestari, S.S dan Abi Akhmad Hisyam, S.T selaku orang tua penulis yang telah memberikan segalanya dalam proses perkuliahan dan pembuatan tugas akhir.
2. Ibu Dr. Nunik Junara, M.T selaku ketua Program studi Arsitektur Universitas Islam Negeri Maulana Malik Ibrahim Malang
3. Ibu Sukmayati Rahmah M.T selaku Dosen Pembimbing 1, yang selalu sabar, dan memberikan waktu, arahan dan nasehat kepada penulis sehingga tugas akhir ini dapat terselesaikan dengan baik.
4. Ibu Aulia Fikriarini M., M.T. selaku dosen pembimbing 2, yang selalu memberikan waktu, banyak masukan, arahan dan ilmu sehingga tugas akhir ini dapat terselesaikan dengan baik.
5. Segenap dosen Program studi Teknik Arsitektur yang telah mendidik dan memberikan ilmu selama proses perkuliahan. Serta seluruh staf yang selalu sabar melayani dalam memenuhi segala administrasi selama proses menyelesaikan tugas akhir ini.
9. Teman-Teman angkatan 2017 (Werkudara) selaku teman teman seperjuangan penulis yang selalu mendukung, dan menemani setiap proses perkuliahan hingga tugas akhir.
10. Terkhusus kepada Tirta Amin, Khoirul, Firman, Habib, Rules, Arung dan Fuad yang senantiasa membantu, menemani, bercanda dengan penulis sehingga penulis dapat bertahan dan menyelesaikan tugas akhir ini.

## ABSTRAK

Tugas akhir ini bertujuan untuk merancang SMK Darul Hasani Boarding School dengan pendekatan Green Architecture, dengan fokus pada dua aspek utama: bangunan sekolah dan asrama penghafal Quran. Konsep utama dalam perancangan ini adalah mengintegrasikan prinsip-prinsip ramah lingkungan dalam setiap tahap desain, konstruksi, dan operasional.

Pada bagian bangunan sekolah, pendekatan ini mencakup pemilihan material ramah lingkungan, penggunaan teknologi energi terbarukan, dan desain bangunan yang memungkinkan pencahayaan alami dan sirkulasi udara yang optimal. Sedangkan untuk asrama penghafal Quran, fokus diberikan pada kenyamanan ruang, penggunaan material yang mendukung kebutuhan akustik, serta integrasi elemen-elemen alam yang memfasilitasi proses pembelajaran.

Diharapkan bahwa perancangan ini bukan hanya menciptakan lingkungan belajar yang sehat dan nyaman bagi siswa, tetapi juga menjadi model untuk institusi pendidikan lainnya dalam menerapkan praktik-praktik berkelanjutan. Pendekatan yang digunakan dalam tugas akhir ini dapat diadopsi dalam perancangan sekolah dan fasilitas pendidikan lainnya guna mengurangi dampak lingkungan dan mempromosikan kesadaran akan pentingnya konservasi sumber daya.

## ABSTRACT

This project aims to design Darul Hasani Boarding School with a focus on implementing Green Architecture principles, particularly in two main aspects: the school building and the Quran memorization dormitory. The primary concept in this design is to integrate sustainability principles in every stage of design, construction, and operation.

Regarding the school building, this approach includes the selection of eco-friendly materials, the utilization of renewable energy technologies, and designing the building to allow natural lighting and optimal airflow. As for the Quran memorization dormitory, the focus is on spatial comfort, the use of materials supporting acoustic needs, and the integration of natural elements facilitating the learning process.

It is expected that this design will not only create a healthy and comfortable learning environment for students but also serve as a model for other educational institutions in adopting sustainable practices. The approach used in this project can be adopted in designing schools and other educational facilities to reduce environmental impact and promote awareness of the importance of resource conservation.

## ملخص

### ملخص:

يهدف هذا المشروع إلى تصميم مدرسة دار الحسني الثانوية باعتبارها مدرسة داخلية باعتماد المنهج الخضراء في العمارة، مع التركيز على جانبين رئيسيين: المباني المدرسية والمسكن لحفظة القرآن. يتمثل المفهوم الرئيسي لهذا التصميم في دمج مبادئ الاستدامة في كل مرحلة من مراحل التصميم والبناء والتشغيل.

فيما يتعلق بالمبنى المدرسي، يشمل هذا المنهج اختيار المواد الصديقة للبيئة، واستخدام التقنيات الطاقوية المتقدمة، وتصميم المبنى الذي يتبع الإضاءة الطبيعية وتدفق الهواء بشكل مثالى. أما بالنسبة لمسكن حفظة القرآن، يتم التركيز على راحة الفضاءات، واستخدام المواد التي تدعم الاحتياجات الصوتية، ودمج عناصر الطبيعة التي تسهل عملية التعلم.

من المتوقع أن يؤدي هذا التصميم إلى خلق بيئة تعليمية صحية ومرحة للطلاب، ويكون نموذجاً للمؤسسات التعليمية الأخرى في تبني الممارسات المستدامة. يمكن اعتماد هذا المنهج في تصميم المدارس والمرافق التعليمية الأخرى من أجل تقليل الأثر على البيئة وتعزيز الوعي بأهمية حفظ الموارد.

## DAFTAR ISI

LEMBAR PENGESAHAN PEMBIMBING	ii
LEMBAR PENGESAHAN SIDANG TUGAS AKHIR	iii
LEMBAR PERNYATAAN LAYAK CETAK	iv
PERNYATAAN ORISINILITAS KARYA	v
KATA PENGANTAR	vi
ABSTRAK BAHASA INDONESIA	vii
ABSTRAK BAHASA INGGRIS	viii
ABSTRAK BAHASA ARAB	ix
DAFTAR ISI	x
BAB 1 PROFIL RANCANGAN	2
BAB 2 PROSES RANCANGAN	4
BAB 3 KONSEP RANCANGAN	5
KONSEP DASAR	5
KONSEP TAPAK	6
KONSEP RUANG	7
KONSEP BENTUK DAN FASADE	8
KONSEP UTILITAS	9
BAB 4 HASIL RANCANGAN	10
BAB 5 DAFTAR PUSTAKA	24
BAB 6 LAMPIRAN	25

Bab 1


# Profil Rancangan

# Perancangan SMK Darul Hasani Boardingschool dengan Pendekatan Green Architechture

## Pernyataan objek dan pendekatan

Objek perancangan ini merupakan sebuah Sekolah menengah kejuruan(SMK) yang berasrama untuk mengintegrasikan ilmu umum dan agama.

Objek perancangan merupakan bagian dari yayasan Darul Hasani yang bergerak dibidang Pendidikan dan memerlukan sekolah lanjutan yakni SMK dengan jurusan otomatisasi perkantoran(OTKP) dan bisnis daring pemasaran(BDP).

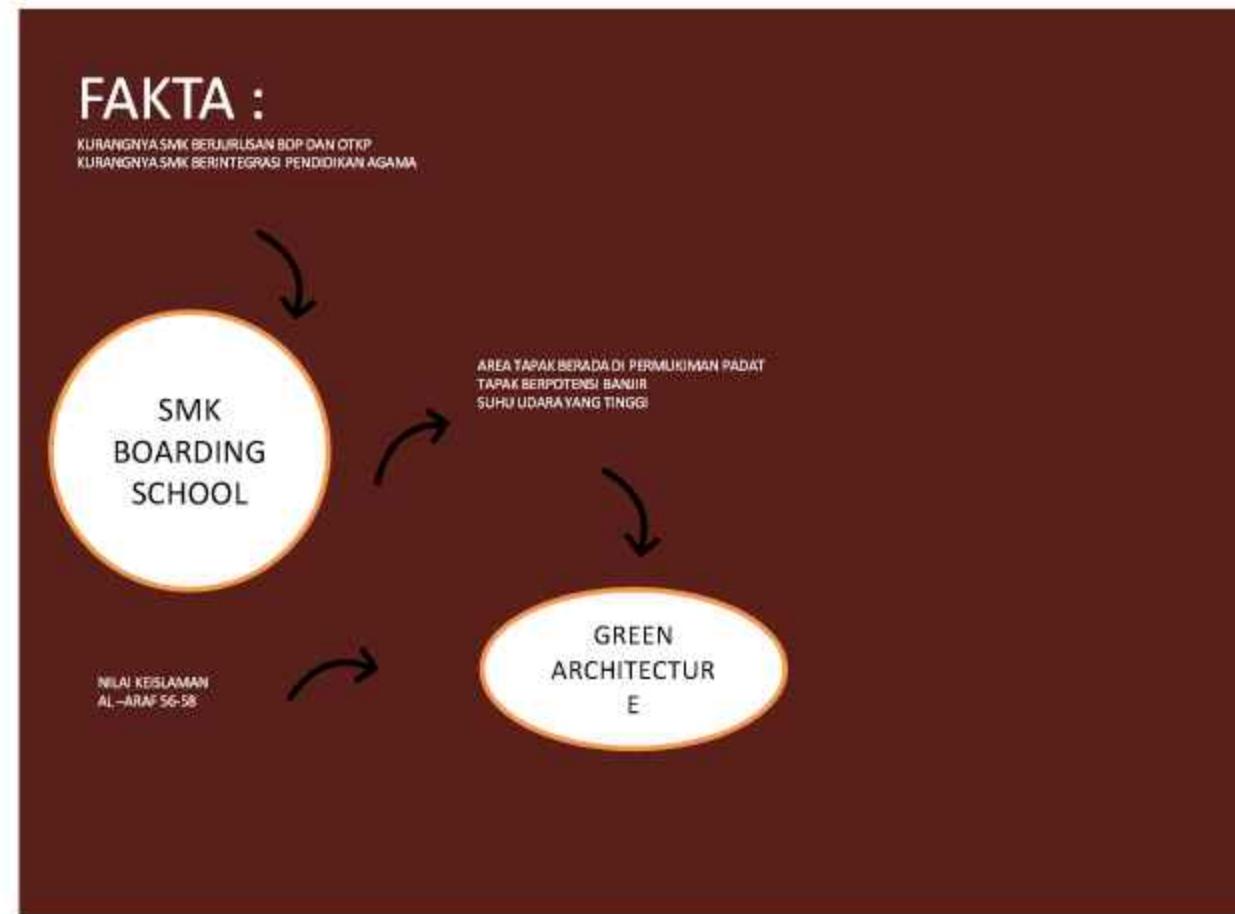

## Lokasi Perancangan




Objek perancangan berada di Kp. Pulo RT.003 RW. 035 Desa Sumberjaya, Kec. Tambun Selatan Kab. Bekasi, Jawa Barat dengan luas 5037,65 m<sup>2</sup>

Tapak dibatasi oleh permukiman pada seluruh sisi nya. Sisi barat tapak terdapat Yayasan Darul Hasani yang berupa pondok pesantren, SD, dan SMP

Bab 2

# Proses Rancangan

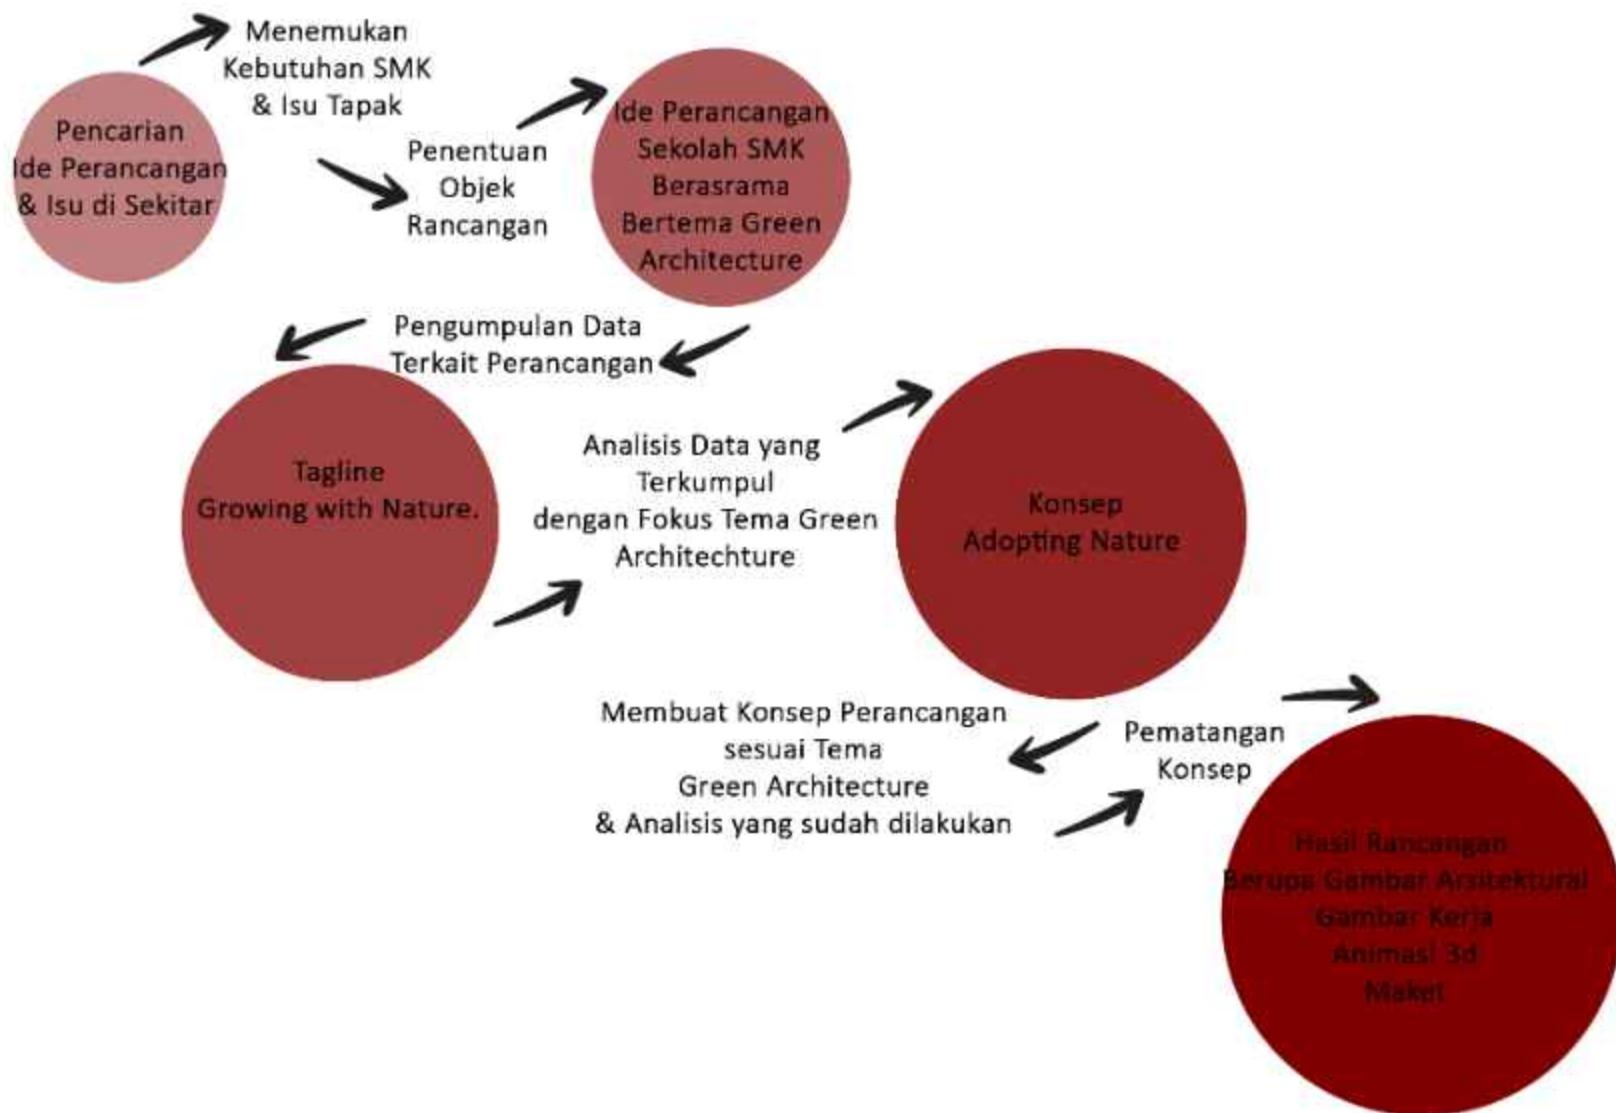

Bab 3

# Konsep Rancangan

# Konsep Dasar

ADOPTING NATURE

QS AL-QHASAS 77  
QS AL- A'RAF 56

"PELESTARIAN ALAM  
DALAM PEMANFAATAN"

Definisi

ADOPTING :

Kata adopting memiliki arti mengadopsi, yang dalam KBBI berarti mengangkat, mengambil, atau memungut anak.

Mengistilahkan adopsi sebagai pengambilan alam kedalam desain.

NATURE :

kata nature yang berarti alam, yang dalam KBBI berarti segala sesuatu yang termasuk dalam satu lingkungan (golongan dan sebagainya) dan dianggap sebagai satu keutuhan.

## KONSEP ADOPTING NATURE DENGAN 2 KRITERIA : CONTAINER CYCLE

### User Need

Memenuhi kebutuhan pengguna dan memberikan ruang yang nyaman bagi pengguna.

### CYCLIC MOVEMENT

### Conserving Energy

Menggunakan lebih sedikit energi dengan memproduksi energi melalui siklus alam atau dengan mengurangi penggunaan energi.

### Siklus Limbah

Mengatur siklus limbah sehingga mempermudah proses daur ulang.

### Conserving Water

Menyediakan penampungan air hujan dan limbah sebagai sumber alternatif dan mencegah luapan air jika terjadi dari luar tapak.

# Konsep Tapak



**Rain garden. CYCLIC MOVEMENT**  
Menyediakan rain garden sebagai penyerapan air hujan berlebih dari area luar tapak.



**Asrama.**  
**CONTAINER CYCLE.** Pemenuhan kebutuhan pengguna akan ruang luar.  
Taman asrama menggunakan pengerasan paving sebagai selasar dan semen poles untuk olahraga. Pengerasan batu kali digunakan sebagai perantara selasar dan ruang olahraga.

# Konsep Ruang



Ruang dengan pencahayaan dan penghawaan alami. Ruang tidur asrama dengan bukaan pada tiap bagian pengguna. Penggunaan material alami seperti kayu dan bata ekspos menambah kesan natural dan lokal. Penggunaan bilik ganti pakaian sebagai privasi pada pengguna dan sebagai pengambilan bentuk alam yang memiliki sisi tersembunyi dan tampak.



## Ruang Komunal

Ruang komunal sekaligus dijadikan ruang makan pada waktu tertentu. Ruang Asrama yang terhubung dengan ruang komunal membantu pengguna dalam bersosialisasi.


Ruang Komunal dilengkapi dengan skylight untuk pencahayaan alami. Ruang komunal outdoor yang dilengkapi dengan laapangan kecil mendorong pengguna untuk berolahraga atau aktifitas pada luar ruangan.

# Konsep Bentuk & Tampilan



Penggunaan tritisan untuk melindungi dari hujan dan berfungsi sebagai penghalau sinar matahari. Tritisan menggunakan rangka besi hollow dan atap aspal  
Bukaan lebar pada serambi untuk memberikan pencahayaan dan penghawaan alami

Penggunaan *skin façade* untuk membatasi view pengguna ke sisi asrama lainnya serta untuk menghalau sinar matahari namun memberikan pencahayaan alami. *skin façade* berupa kisi dengan material besi hollow dengan *finishing aluminium composite panel*.

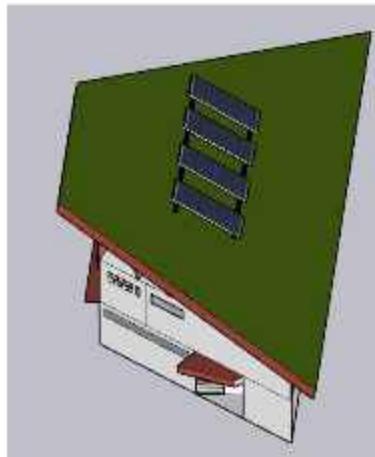

Penggunaan green roof untuk mengurangi panas matahari pada bangunan serta membantu penyerapan panas untuk solar panel.

# Konsep Utilitas



## Air Kotor

*Greywater* dialirkan menuju bak control dan serap oleh sumur resapan dan kolam untuk digunakan kembali.  
*Blackwater* dialirkan menuju *septic tank* dan menuju sumur resapan.



## Air Bersih

Penggunaan 2 sumber air bersih untung memberikan opsi penggunaan dan tidak berlebihan dalam menggunakan satu sumber.  
Air sumur bor juga dapat digunakan untuk lingkungan sekitar apabila diperlukan.

## Listrik

Listrik menggunakan energi dari PLN dan di support oleh generator cadangan. Penggunaan solar panel pada bangunan sekolah dapat mengurangi penggunaan listrik dari PLN. Solar panel menggunakan sistem on grid yang menekan biaya penggunaan listrik PLN sebesar 10 % dengan 15 solar panel berkapasitas 300 watt. Sistem on grid dapat menggabungkan energi dari PLN dan PLTS namun tidak dapat digunakan apabila pln sedang mati, penggunaan generator cadangan menutupi kekurangan sistem on grid.

Bab 4

# Hasil Rancangan

## KONSEP ADOPTING NATURE DENGAN 2 KRITERIA : CONTAINER CYCLE

### User Need

Memenuhi kebutuhan pengguna dan memberikan ruang yang nyaman bagi pengguna.

### CYCLIC MOVEMENT

### Conserving Energy

Menggunakan lebih sedikit energi dengan memproduksi energi melalui siklus alam atau dengan mengurangi penggunaan energi.

### Siklus Limbah

Mengatur siklus limbah sehingga mempermudah proses daur ulang.

### Conserving Water

Menyediakan penampungan air hujan dan limbah sebagai sumber alternatif dan mencegah luapan air jika terjadi dari luar tapak.

Pengambilan konsep dari teori :

### Konsep arsitektur hijau Brenda & Robert Vale.

- 1.Pemanfaatan Kembali (Reuse)
- 2.Kesederhanaan (Simplicity)
- 3.Efisiensi Energi
- 4.Pengelolaan Air
- 5.Keseimbangan Lingkungan.
- 6.Penggunaan Bahan Lokal
- 7.Fleksibilitas dan Adaptabilitas

### ADOPTING NATURE

### PENGAMBILAN ALAM UNTUK DESAIN

- PENGOLAHAN KEMBALI AIR (PENAMPUNGAN AIR HUJAN)
- PENGAMBILAN ENERGI MATAHARI ( SOLAR PANEL)
- PENGAMBILAN UDARA ALAMI SEBAGAI PENYEJUK ( PASSIVE DESIGN)
- MATERIAL LOKAL(BATA LOKAL)
- KESEIMBANGAN LINGKUNGAN.(KOLAM HUJAN)
- FLEKSIBILITAS( SELASAR UNTUK PENEDUH HUJAN DAN PANAS)

# H a s i I R a n c n a g a n



Penentuan alur sirkulasi masuk melalui selatan tapak dengan pintu keluar pada timur tapak. Penyediaan tempat parkir mobil mengarah ke akses keluar untuk kemudahan akses dan mengurangi polusi dalam tapak. Batas tapak menjadi lebih kearah barat menuju jalan Arjuna dikarenakan area tersebut masih masuk dalam zona akses kawasan perancangan. Akses keluar pada bagian timur juga merupakan jalan khusus kawasan perancangan.

Peletakan massa mengikuti pembagian zona asrama sesuai gender, dengan perubahan pada massa bangunan sekolah untuk meningkatkan area tebukan dan meningkatkan sirkulasi udara dalam tapak.



Pembatas view dan akses asrama putri menggunakan vegetasi berupa peneduh dan pembatas.

Pos jaga berada pada akses masuk tapak dan zona asrama putri, Pos jaga juga berfungsi sebagai pembatas zona privat asrama putri. Area pembatas juga berfungsi untuk lahan parkir untuk mencegah polusi dalam tapak

Peletakan rain garden pada bagian utara tapak yang berfungsi mengurangi resiko banjir yang berasak dari air limpahan luar tapak.

Rain garden memiliki biopori pada bagian tengah untuk penyerapan air hujan.



Pada sisi selatan lapangan terdapat area yang memiliki leveling yang berfungsi sebagai podium untuk upacara atau sebagai tempat duduk untuk kegiatan belajar mengajar ataupun ruang komunal bersama.



Pada sisi barat lapangan terdapat area komunal untuk murid putra. Ruang komunal berupa tempat duduk berlevel yang bisa digunakan untuk meja. Ruang komunal dilengkapi dengan vegetasi peneduh



Dinding pembatas tapak dengan leveling dan untuk membuat kesan menyatu dengan lingkungan luar,  
Tanaman rambat pada dinding berfungsi sebagai penyaring panas dari luar tapak, sekaligus menambah kesejukan bagi sirkulasi di dekatnya.



Pada sirkulasi manusia terdapat koridor yang memiliki pernaungan dari angin kencang dan panas matahari,  
Material koridor ini menggunakan material kayu dan besi.  
Pernaungan ini juga berfungsi sebagai batas visual pada zona sekolah.



Perubahan bentuk massa pada bangunan sekolah untuk efisiensi penggunaan ruang dan memaksimalkan KDH pada tapak, penggunaan skin fasad pada sisi barat berfungsi sebagai penyaring angin dan shading device yang melindungi dari matahari sore.



Bangunan sekolah memiliki atap dengan greenroof dan atap limas, pada bagian atap limas menggunakan material kaca untuk pencahayaan alami. Greenroof menggunakan jenis extensive dengan vegetasi bunga kemuning yang memiliki penyinaran secara langsung dan kebutuhan air non-intensif.

## H a s i l R a n c n a g a n



Ruang kelas dilengkapi tanaman indoor berupa Monstera



Ruangan laboratorium dengan sekat kisi untuk kemudahan koordinasi dalam pembelajaran. Warna interior menggunakan warna coklat pastel untuk kenyamanan visual.






Fasad asrama menggunakan kisi yang berupa roster dan kayu untuk menahan panas dan memberi kesejukan serta memberi cahaya alami.

Sisi selatan bangunan terdapat dinding kaca yang berfungsi sebagai pencahayaan alami pada tangga asrama



Penyatuan ruang asrama menjadi satu bangunan untuk memenuhi kebutuhan ruang untuk pengguna.  
Merubah bentuk asrama putri untuk sirkulasi udara yang lebih baik.

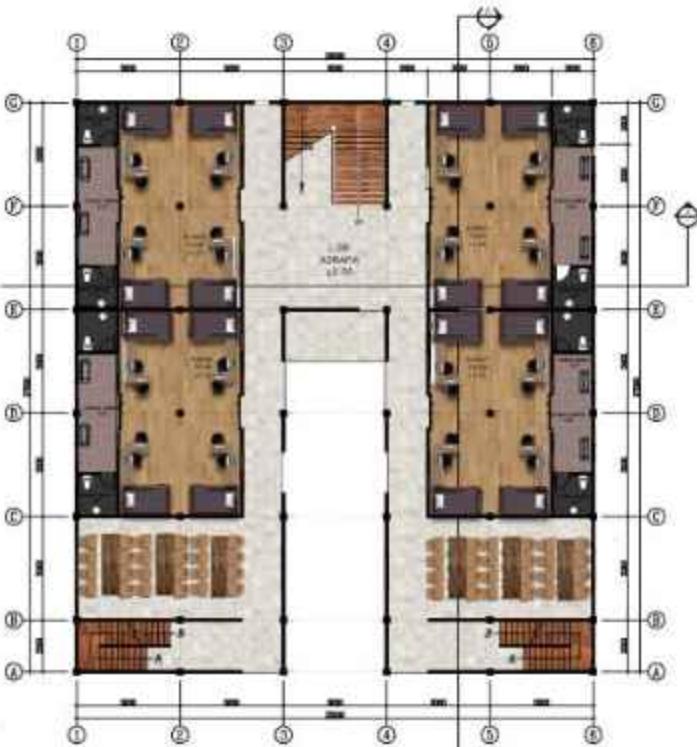

Ruang tidur asrama berisi 8 orang murid yang dilengkapi dengan ranjang tingkat dan meja belajar.

Ruang cuci diperuntukan untuk mencuci pakaian dalam jumlah sedikit.

Kamar mandi bagi asrama putri terkoneksi langsung dengan kamar dan ruang jemur untuk kebutuhan yang lebih banyak.



Ruang tidur asrama dengan cross ventilasi untuk kenyamanan suhu. Penggunaan jendela besar pada sisi utara untuk menghindari mahatari sore

Penggunaan material kayu bekas untuk material dinding



Bangunan musola sebagai fungsi utama yakni belajar agama dilengkapi dengan bukaan lebar untuk pencahayaan alami dan menambah visual keluar ruangan dengan lebih banyak.



Penggunaan roster pada bagian tempat wudhu untuk mengurangi kelembapan udara



Perubahan pada posisi solar panel sebagai sumber energi terbarukan dalam tapak berada pada satu posisi yaitu tengah bangunan sekolah dengan kemiringan 11 derajat menghadap selatan. Solar panel berjumlah 15 panel dengan peak power 300 watt.



Pembuangan air kotor hitam melalui septic tank yang mudah diakses dan dikontrol, dan air abu sebagian dibuang menuju sumur resapan dan pipa kapiler. Air abu utamanya akan di filter dan simpan ke ground tank.

Skema aliran air kotor yang digunakan:

Black water – septic tank.

Grey water – sumur resapan.

Grey water – kolam hujan.

Grey water – filter bak penyimpanan.



Sumber air bersih berasal dari pdam yang dibantu oleh sumur bor yang sudah dimiliki oleh pengelola pada tapak sebelah.

Sumber air bersih pada bangunan disimpan pada tandon air pada atas bangunan.



Peletakan apar pada tiap sisi samping bangunan dengan radius jangkauan kurang dari 30 meter, untuk kemudahan akses.

Apar menggunakan jenis carbon dioxide untuk bangunan sekolah yang memiki alat elektronik, sedangkan untuk bangunan asrama menggunakan apar jenis dry chemical. Hidrant diletakkan pada bagian selatan tapak yang terhubung dengan penampungan air.

Alur jalur darurat menuju titik kumpul evakuasi yang berada pada sekitar akses keluar tapak. Sehingga tidak mengganggu petugas evakuasi.

Titik kumpul terbagi menjadi 2 yaitu utara dan selatan untuk kemudahan akses dari tiap bangunan.

## BAB 5

# PENUTUP

# KESIMPULAN DAN SARAN

## Kesimpulan:

Tugas akhir ini menunjukkan bahwa penerapan pendekatan Green Architecture dalam perancangan SMK Darul Hasani Boarding School memiliki potensi besar dalam menciptakan lingkungan belajar yang berkelanjutan dan ramah lingkungan. Melalui perancangan bangunan sekolah, ditemukan bahwa penggunaan material ramah lingkungan, penerapan teknologi energi terbarukan, serta desain yang memperhatikan pencahayaan alami dan sirkulasi udara dapat secara signifikan mengurangi dampak lingkungan sekaligus meningkatkan efisiensi sumber daya.

Sementara itu, dalam perancangan asrama penghafal Quran, fokus pada kenyamanan ruang, penggunaan material yang mendukung kebutuhan akustik, dan integrasi elemen-elemen alam memberikan kontribusi besar terhadap lingkungan belajar yang mendukung proses pembelajaran yang efektif.

## Saran:

**1. Penerapan Konsep Lebih Lanjut:** Mengintegrasikan lebih banyak konsep Green Architecture yang inovatif, seperti penggunaan sistem air terbarukan, atap hijau, atau teknologi efisiensi energi tambahan untuk meningkatkan keberlanjutan lingkungan.

**2. Pengawasan dan Pemeliharaan:** Menyediakan program pemeliharaan dan pengawasan yang terencana dengan baik untuk memastikan bahwa fitur-fitur ramah lingkungan di bangunan sekolah dan asrama tetap berfungsi secara optimal seiring waktu.

**3. Pendidikan dan Kesadaran Lingkungan:** Mengintegrasikan pendidikan tentang praktik-praktik ramah lingkungan ke dalam kurikulum sekolah, untuk meningkatkan kesadaran siswa tentang pentingnya konservasi lingkungan.

**4. Penelitian Lanjutan:** Mengadakan penelitian lebih lanjut untuk mengukur dampak konkret dari penerapan Green Architecture dalam lingkungan pendidikan, serta melakukan perbandingan dengan sekolah-sekolah lain yang belum menerapkan konsep ini.

Dengan menerapkan saran-saran ini, SMK Darul Hasani Boarding School dapat terus menjadi contoh terbaik dalam menggabungkan konsep Green Architecture dalam lingkungan pendidikan, tidak hanya memberikan lingkungan belajar yang lebih baik, tetapi juga mendukung upaya pelestarian lingkungan secara luas.

## **Daftar Pustaka**

- [1] A. Rahmat, Pengantar Pendidikan Teori, Konsep, dan aplikasi, vol. 53, no. 9. 2013.
- [2] A. Ragheb, H. El-Shimy, and G. Ragheb, "Green Architecture: A Concept of Sustainability," Procedia - Soc. Behav. Sci., vol. 216, no. October 2015, pp. 778–787, 2016, doi: 10.1016/j.sbspro.2015.12.075.
- [3] M. M. Sudarwani, "Penerapan Green Architecture dan Green Building Sebagai Upaya Pencapaian Sustainable Architecture," J. Chem. Inf. Model., vol. 53, no. 9, pp. 1689 –1699, 2013.
- [4] R. Kabupaten Bekasi, "Profil Kabupaten Bekasi," RPIJM Kabupaten Bekasi 2015 2019, pp. 1–29, 2019.
- [5] Neufert, Ernst. 1996. Data Arsitek, Jilid 1, (diterjemahkan oleh: Dr. Ing. SunartoTjahyadi). Jakarta: Erlangga.
- [6] Neufert, Ernst. 2002. Data Arsitek, Jilid 2, (diterjemahkan oleh: Dr. Ing. SunartoTjahyadi; Dr. FerryantiChadir). Jakarta: Erlangga.

# Lampiran



## ARSITEKTUR UIN MALANG

PRODI DILAKUKAN ARSITEKTUR  
FAKULTAS SAINS DAN TEKNOLOGI  
UNIVERSITAS ISLAM NEGERI MALANG  
EDARAH MALANG

### JUDUL PERANCANGAN :

#### PERANCANGAN SMK DARUL HASANI BOARDING SCHOOL

DENGAN PENDekATAN GREEN ARCHITECTURE

### LOKASI PERANCANGAN

Gumar Jaya, Kec. Tambun Selatan Kabupaten Bekasi  
Jawa Barat

### NAMA MAHASISWA :

IZUDIN FAHMI

### NIM :

17060073

### DOSEN PEMBIMBING 1 :

Sukmayati Ratnawati, MT

### DOSEN PEMBIMBING 2 :

Aulia Fitriani M., MT

### JUDUL GAMBAR :

### LAYOUT PLAN

### SKALA :

1 : 800

### NO. GAMBAR :

1

## SITE PLAN

SKALA 1 : 800

0 200 400





## ARSITEKTUR UIN MALANG

PROF DR IRN ARSITEKTUR  
FAKULTAS SAINS DAN TEKNOLOGI  
UNIVERSITAS ISLAM NEGERI MALANG  
EDRATIM MALANG

### JUDUL PERANCANGAN :

PERANCANGAN SMK DARUL HASANI  
BOARDING SCHOOL  
DENGAN PENDekATAN GREEN ARCHITECTURE

### LOKASI PERANCANGAN

Sumber Jaya, Kec. Tambun Selatan Kabupaten Bekasi  
Jawa Barat

### NAMA MAHASISWA :

IZUDIN FAHMI

NIM :

17060073

### DOSEN PEMBIMBING 1 :

Sukmayati Peniawati, MT

### DOSEN PEMBIMBING 2 :

Aulia Fitriani M., MT

### JUDUL GAMBAR :

### LAYOUT PLAN

### SKALA :

1 : 800

### NO. GAMBAR :

2



## LAYOUT PLAN

SKALA 1 : 800

0 200 400

- LEGENDA:
1. Akses Masuk & Keluar
  2. Parkir Motor
  3. Parkir Mobil
  4. Sekolah
  5. Asrama Siswi
  6. Asrama Siswa
  7. Mushola
  8. Pos Jaga
  9. TPS
  10. Lapangan
  11. Taman





**ARSITEKTUR**  
UIN MALANG

PRODI TEKNIK ARSITEKTUR  
FAKULTAS SAINS DAN TEKNOLOGI  
UNIVERSITAS ISLAM NEGERI MAULANA MALIK  
IBRAHIM MALANG

JUDUL PERANCANGAN:  
Perancangan SMK Darul Hasanah  
Boarding School  
dengan Pendekatan Green Architecture

LOKASI PERANCANGAN:  
Sumber Jaya, Kec. Tambun Selatan  
Kabupaten Bekasi Jawa Barat

NAMA MAHASISWA:  
Izudin Fahmi  
NIM  
17660073

DOSEN PEMBIMBING 1:  
Sukmayati Rahmah, M.T.

DOSEN PEMBIMBING 2:  
Aulia Fikriarini M., M.T.

JUDUL GAMBAR:  
Tampak Depan Tapak

SKALA:  
1 : 400

NO. GAMBAR:  
3



**TAMPAK DEPAN TAPAK**

SKALA 1 : 400

0 200 400



**ARSITEKTUR**  
UIN MALANG

---

PRODI TEKNIK ARSITEKTUR  
FAKULTAS SAINS DAN TEKNOLOGI  
UNIVERSITAS ISLAM NEGERI MAULANA MALIK  
IBRAHIM MALANG

---

JUDUL PERANCANGAN:  
Perancangan SMK Darul Hasani  
Boarding School  
dengan Pendekatan Green Architecture

---

LOKASI PERANCANGAN:  
Sumber Jaya, Kec. Tambun Selatan  
Kabupaten Bekasi Jawa Barat

---

NAMA MAHASISWA:  
Izudin Fahmi  
NIM  
17660073

---

DOSEN PEMBIMBING 1:  
Sukmayati Rahmah, M.T.

---

DOSEN PEMBIMBING 2:  
Aulia Fikriarini M., M.T.

---

JUDUL GAMBAR:  
Tampak Kiri Tapak

---

SKALA:  
1 : 400

---

NO. GAMBAR:  
4

---

LOGO PERANCANGAN



**TAMPAK SAMPING TAPAK**

SKALA 1 : 400





**ARSITEKTUR**  
UIN MALANG

---

PRODI TEKNIK ARSITEKTUR  
FAKULTAS SAINS DAN TEKNOLOGI  
UNIVERSITAS ISLAM NEGERI MAULANA MALIK  
IBRAHIM MALANG

---

JUDUL PERANCANGAN:  
Perancangan SMK Darul Hasani  
Boarding School  
dengan Pendekatan Green Architecture

---

LOKASI PERANCANGAN:  
Sumber Jaya, Kec. Tambun Selatan  
Kabupaten Bekasi Jawa Barat

---

NAMA MAHASISWA:  
Izudin Fahmi  
NIM  
17660073

---

DOSEN PEMBIMBING 1:  
Sukmayati Rahmah, M.T.

---

DOSEN PEMBIMBING 2:  
Aulia Fikriarini M., M.T.

---

JUDUL GAMBAR:  
Potongan A Tapak

---

SKALA:  
1 : 400

---

NO. GAMBAR:  
6

---

LOGO PERANCANGAN

**POTONGAN A TAPAK**

SKALA 1 : 400

1 200 300



**ARSITEKTUR**  
UIN MALANG

---

PRODI TEKNIK ARSITEKTUR  
FAKULTAS SAINS DAN TEKNOLOGI  
UNIVERSITAS ISLAM NEGERI MAULANA MALIK  
IBRAHIM MALANG

---

JUDUL PERANCANGAN:  
Perancangan SMK Darul Hasanah  
Boarding School  
dengan Pendekatan Green Architecture

---

LOKASI PERANCANGAN:  
Sumber Jaya, Kec. Tambun Selatan  
Kabupaten Bekasi Jawa Barat

---

NAMA MAHASISWA:  
Izudin Fahmi  
NIM  
17660073

---

DOSEN PEMBIMBING 1:  
Sukmayati Rahmah, M.T.

---

DOSEN PEMBIMBING 2:  
Aulia Fikriarini M., M.T.

---

JUDUL GAMBAR:  
Potongan B Tapak

---

SKALA:  
1 : 400

---

NO. GAMBAR:  
5

---

LOGO PERANCANGAN (jika ada)



**POTONGAN B TAPAK**

SKALA 1 : 400



## ARSITEKTUR UIN MALANG

PRODI DILAKUKAN ARSITEKTUR  
FAKULTAS SAINS DAN TEKNOLOGI  
UNIVERSITAS ISLAM NEGERI MALANG  
EDARAH MALANG

### JUDUL PERANCANGAN:

**PERANCANGAN SMK DARUL HASANI  
BOARDING SCHOOL  
DENGAN PENDEKATAN GREEN ARCHITECTURE**

### LOKASI PERANCANGAN

Gumar Jaya, Kec. Tambun Selatan Kabupaten Bekasi  
Jawa Barat

### NAMA MAHASISWA :

IZUDIN FAHMI

### NIM :

17060073

### DOSEN PEMBIMBING 1:

Sukmayati Ratnawati, MT

### DOSEN PEMBIMBING 2:

Aulia Fitriani M., MT

### JUDUL GAMBAR:

**DENAH SEKOLAH  
LANTAI 1**

### SKALA :

1:200

### NO. GAMBAR :

7



## DENAH LT.1

SKALA 1 : 200

0 200 400





## ARSITEKTUR UIN MALANG

PROF DR IRN ARSITEK  
FAKULTAS SAINS DAN TEKNOLOGI  
UNIVERSITAS ISLAM NEGERI MALANG  
EDARAH MALANG

### JUDUL PERANCANGAN:

#### PERANCANGAN SMK DARUL HASANI BOARDING SCHOOL

#### DENGAN PENDekATAN GREEN ARCHITECTURE

#### LOkASI PERANCANGAN

Sumber Jaya, Kec. Tambun Selatan Kabupaten Bekasi  
Jawa Barat

#### NAMA MAHASISWA:

IZUDIN FAHMI

NIM:

17060073

#### DOSEN PEMBINGKING 1:

Sukmayati Ratnawati, MT

#### DOSEN PEMBINGKING 2:

Aulia Fikriarmi M, MT

#### JUDUL GAMBAR:

#### DENAH SEKOLAH LANTAI 2

SKALA :

1:200


#### NO. GAMBAR :

8



## DENAH LT.2

SKALA 1 : 200

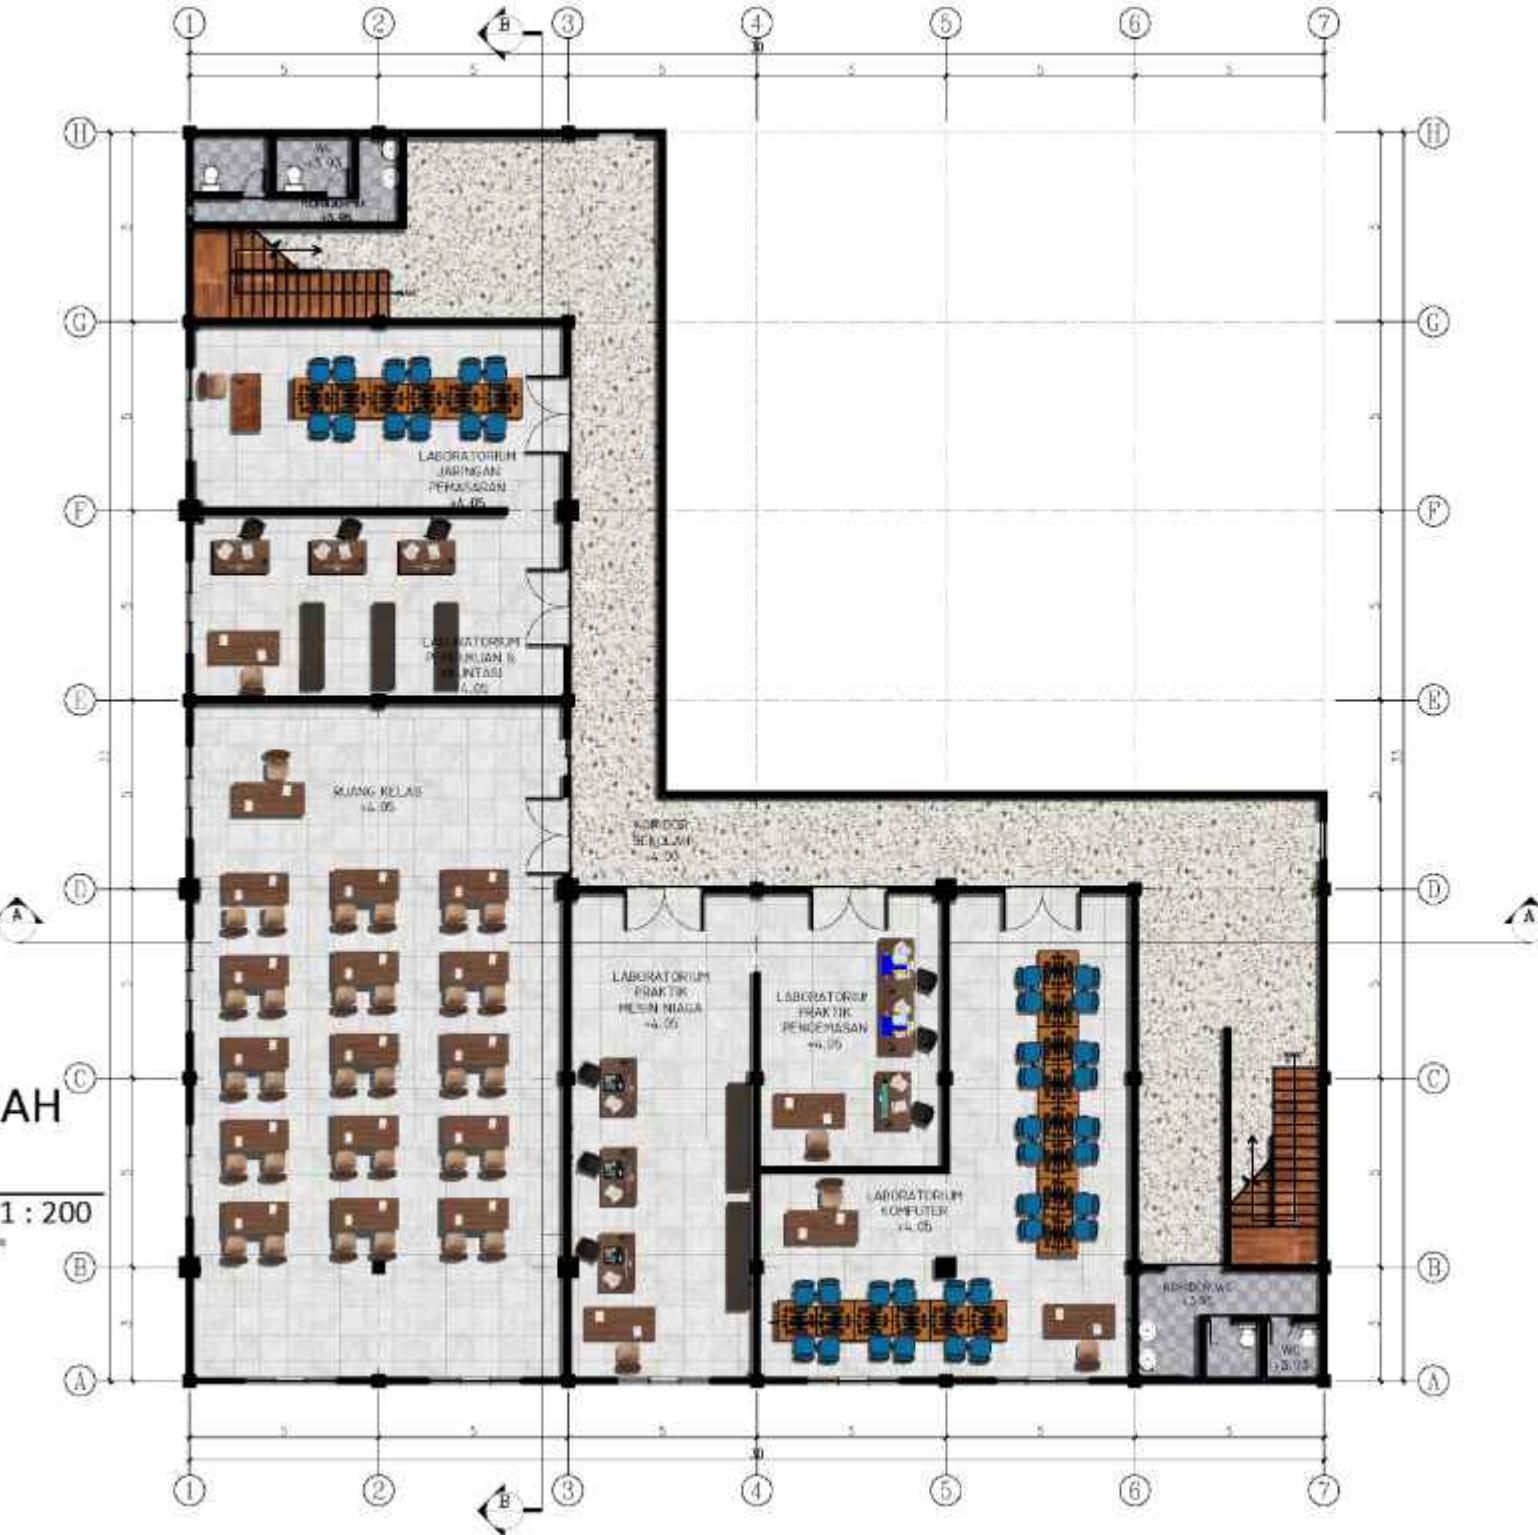



## ARSITEKTUR UIN MALANG

PRODI DILAKUKAN ARSITEKTUR  
FAKULTAS SAINS DAN TEKNOLOGI  
UNIVERSITAS ISLAM NEGERI MALANG  
EDARAH MALANG

### JUDUL PERANCANGAN:

#### PERANCANGAN SMK DARUL HASANI BOARDING SCHOOL

#### DENGAN PENDekATAN GREEN ARCHITECTURE

#### LOkASI PERANCANGAN

Sumber Jaya, Kec. Tambun Selatan Kabupaten Bekasi  
Jawa Barat

#### NAMA MAHASISWA:

IZUDIN FAHMI

#### NIM:

17060073

#### DOSEN PEMBIMBING 1:

Sukmayati Ratnawati, MT

#### DOSEN PEMBIMBING 2:

Aulia Fitrianti M., MT

#### JUDUL GAMBAR:

#### DENAH SEKOLAH LANTAI 3.

#### SKALA:

1 : 200

#### NO. GAMBAR:

9




## DENAH

## LT.3

SKALA 1 : 200

B 200 mm

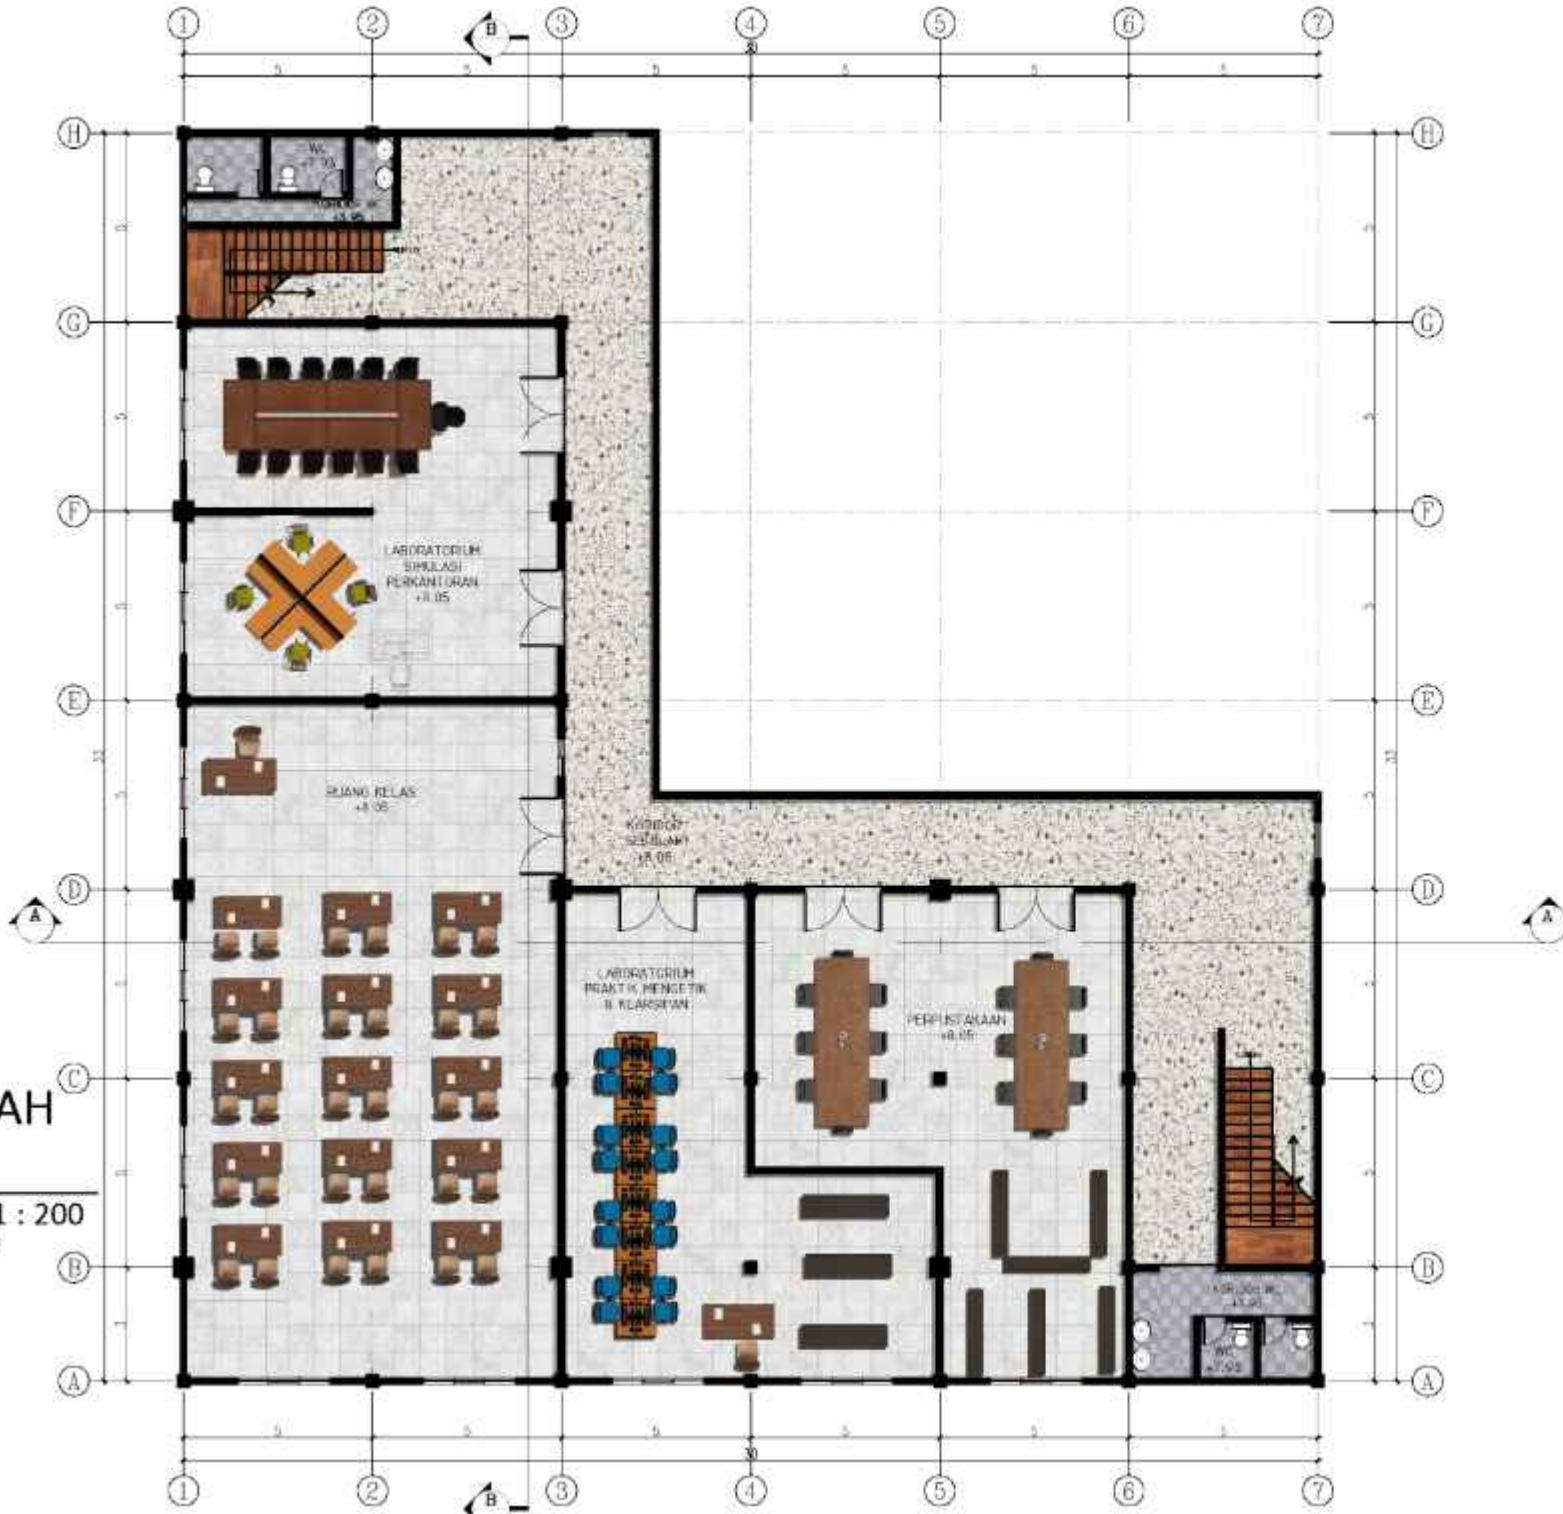



**ARSITEKTUR**  
UIN MALANG

PRODI TEKNIK ARSITEKTUR  
FAKULTAS SAINS DAN TEKNOLOGI  
UNIVERSITAS ISLAM NEGERI MALANG  
GRADIM MALANG

JUDUL PERANCANGAN:

**PERANCANGAN SMK DARUL HASANI  
BOARDING SCHOOL**  
DENGAN PENDekATAN GREEN ARCHITECTURE

LOKASI PERANCANGAN

Gumoor Jaya, Kec. Tambun Selatan Kabupaten Bekasi  
Jawa Barat.

NAMA MAHASISWA:

IZUDIN FAHMI

NIM:

17060073

DOSEN PEMBIMBING 1:

Sukmayati Purnama, MT

DOSEN PEMBIMBING 2:

Aulia Fitrianti M., MT

JUDUL GAMBAR:

TAMPAK  
DEPAN SEKOLAH

SKALA :

1:200

NO. GAMBAR :

10



**TAMPAK DEPAN**

SKALA 1:200

0 200 400



ARSITEKTUR  
UIN MALANG

PROFIL TEKNIK ARSITEKTUR  
FAKULTAS SAINS DAN TEKNOLOGI  
UNIVERSITAS ISLAM NEGERI MALANG  
GRADIM MALANG

JUDUL PERANCANGAN:

PERANCANGAN SMK DARUL HASANI  
BOARDING SCHOOL  
DENGAN PENDEKATAN GREEN ARCHITECTURE

LOKASI PERANCANGAN

Gumoor Jaya, Kec. Tambun Selatan Kabupaten Bekasi  
Jawa Barat.

NAMA MAHASISWA:

IZUDIN FAHMI

NIM:

17060073

DOSEN PEMIMPING 1:

Sukmayati Purnama, MT

DOSEN PEMIMPING 2:

Aulia Fitriani M., MT

JUDUL GAMBAR:

TAMPAK SAMPING  
SEKOLAH

SKALA :

1:200

NO. GAMBAR :

11



TAMPAK SAMPING

SKALA 1 : 200

200 300





ARSITEKTUR  
UIN MALANG

PROF DR IRN ARSITEKTUR  
FAKULTAS SAINS DAN TEKNOLOGI  
UNIVERSITAS ISLAM NEGERI MALANG  
EDRATI MALANG

JUDUL PERANCANGAN :

PERANCANGAN SMK DARUL HASANI  
BOARDING SCHOOL

DENGAN PENDekATAN GREEN ARCHITECTURE

LOKASI PERANCANGAN

Gumar Jaya, Kec. Tambun Selatan Kabupaten Bekasi  
Jawa Barat

NAMA MAHASISWA :

IZUDIN FAHMI

NIM :

17060073

DOSEN PEMBIMBING 1 :

Sukarniyati Ratnawati, MT

DOSEN PEMBIMBING 2 :

Aulia Fitriarini M., MT

JUDUL GAMBAR :

POTONGAN A  
SEKOLAH

SKALA :

1:200

NO. GAMBAR :

14



POTONGAN A

SKALA 1 : 200

0 200 400





**ARSITEKTUR**  
UIN MALANG

FAKULTAS TEKNIK ARSITEKTUR  
FAKULTAS SAINS DAN TEKNOLOGI  
UNIVERSITAS ISLAM NEGERI MALANG  
EDRATIM MALANG

JUDUL PERANCANGAN :

**PERANCANGAN SMK DARUL HASANI  
BOARDING SCHOOL**

DENGAN PENDekATAN GREEN ARCHITECTURE

LOKASI PERANCANGAN

Sumber Jaya, Kec. Tambun Selatan Kabupaten Bekasi  
Jawa Barat

NAMA MAHASISWA :

IZUDIN FAHMI

NIM :

17060073

DOSEN PEMBIMBING 1 :

Sukmayati Rahmat, MT

DOSEN PEMBIMBING 2 :

Aulia Fitriani M., MT

JUDUL GAMBAR :

**POTONGAN B  
SEKOLAH**

SKALA :

1:200

NO. GAMBAR :

13



**POTONGAN B**

SKALA 1 : 200

0 200 400



ARSITEKTUR  
UIN MALANG

PRODI TEKNIK ARSITEKTUR  
FAKULTAS SAINS DAN TEKNOLOGI  
UNIVERSITAS ISLAM NEGERI MAULANA MUSA  
JALAN IMB MALANG

JUDUL PERANCANGAN:

PERANCANGAN SMK DARUL HASANI  
BOARDING SCHOOL DENGAN  
PENDEKATAN GREEN ARCHITECTURE

LOKASI PERANCANGAN:

Sumber Jaya, Kec. Tambun Selatan Kabupaten Bekasi  
Jawa Barat

NAMA MAHASISWA:

IZUDIN FAHMI

NIM:

17960073

DOSEN PEMBIMBING 1:

Sukmayadi Rahmatin, MT

DOSEN PEMBIMBING 2:

Aulia Fitriatin, M., MT

JUDUL GAMBAR:

DENAH ASRAMA PUTRI  
LANTAI 1

SKALA:


1: 200

NO. GAMBAR:

14



DENAH ASRAMA PUTRI LT. 1

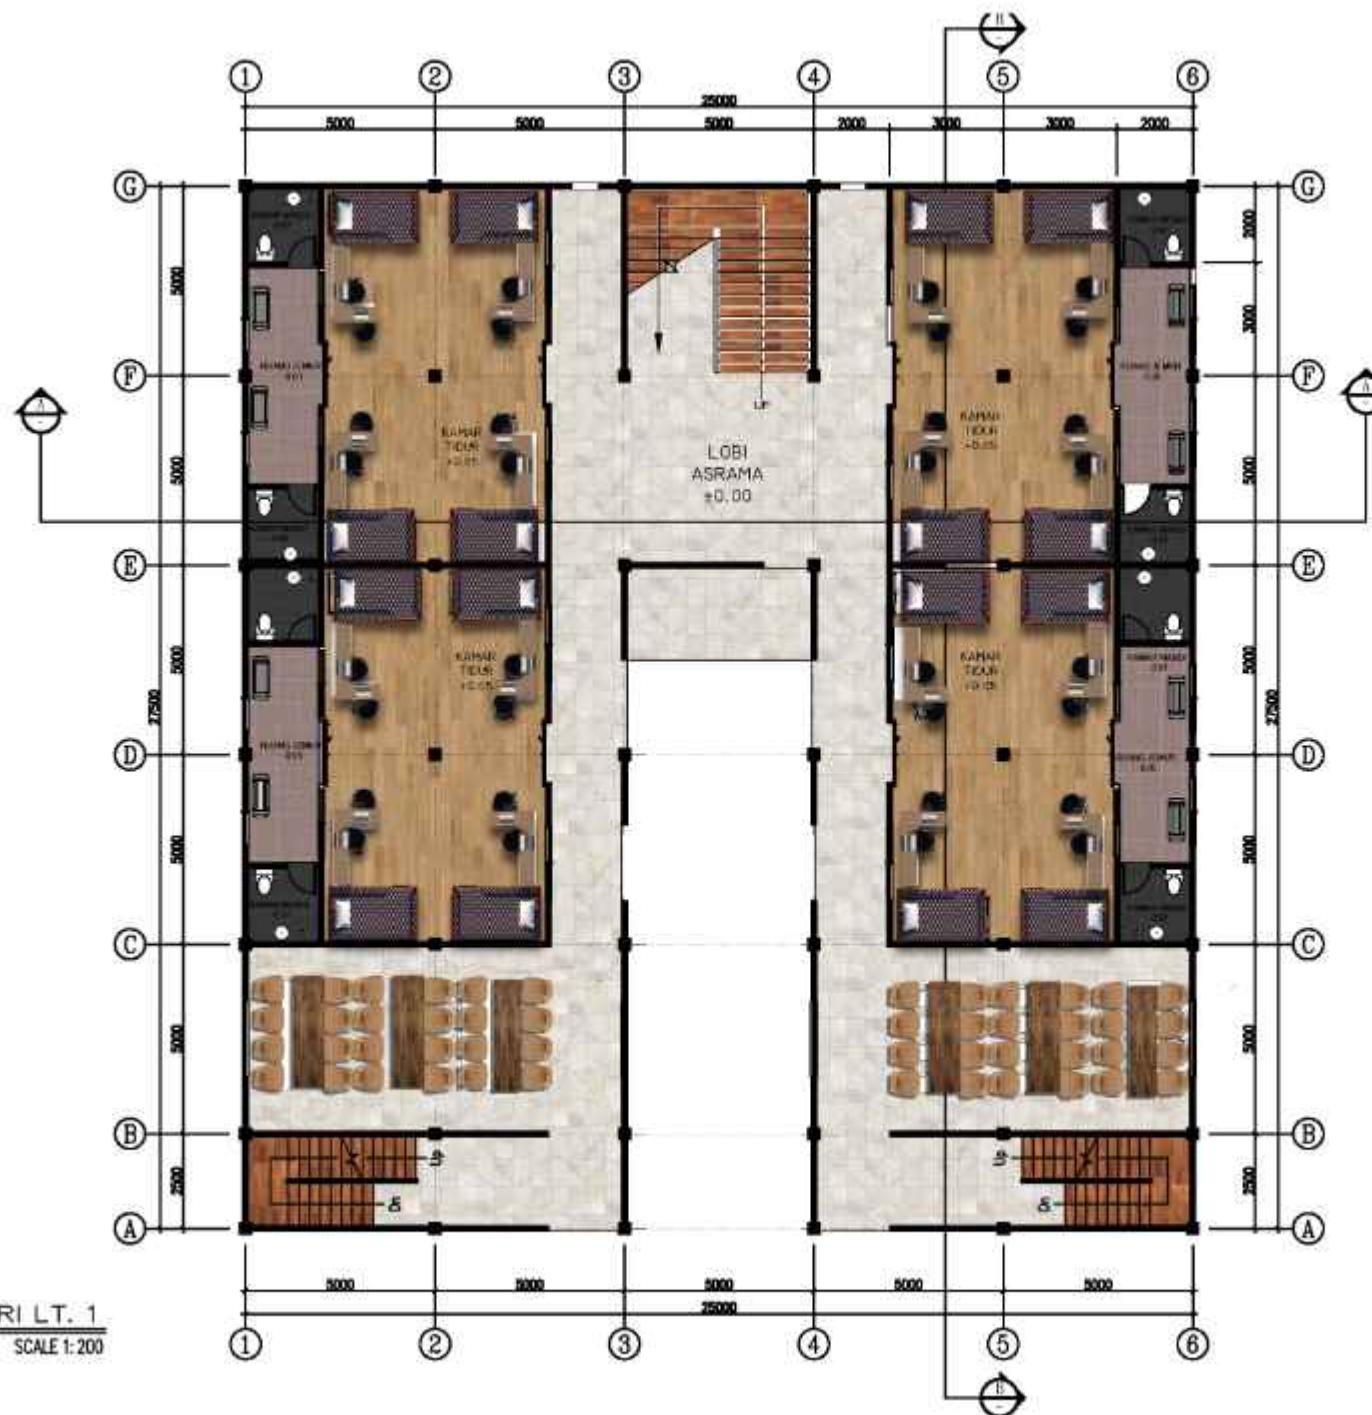

SCALE 1:200



**ARSITEKTUR**  
UIN MALANG

PRIORITAS ARSITEKTUR  
FAKULTAS SAINS DAN TEKNOLOGI  
UNIVERSITAS ISLAM NEGERI MALANG  
(UIN) MALANG

JUDUL PERANCANGAN :

**PERANCANGAN SMK DARUL HASANI**  
BOARDING SCHOOL DENGAN  
PENDEKATAN GREEN ARCHITECTURE

LOKASI PERANCANGAN :

Sumber Jaya, Kec. Tambun Selatan Kabupaten Bekasi  
Jawa Barat

NAMA MAHASISWA :

IZUDIN FAHMI

NIM :

17960073

DOSEN PEMBIMBING 1 :

Sukmayadi Rahmat, MT

DOSEN PEMBIMBING 2 :

Aulia Fitriatin M., MT

JUDUL GAMBAR :

DENAH ASRAMA PUTRI  
LANTAI 2

SKALA :

1 : 200

NO. GAMBAR :


15



DENAH ASRAMA PUTRI LT.2



SCALE 1:200

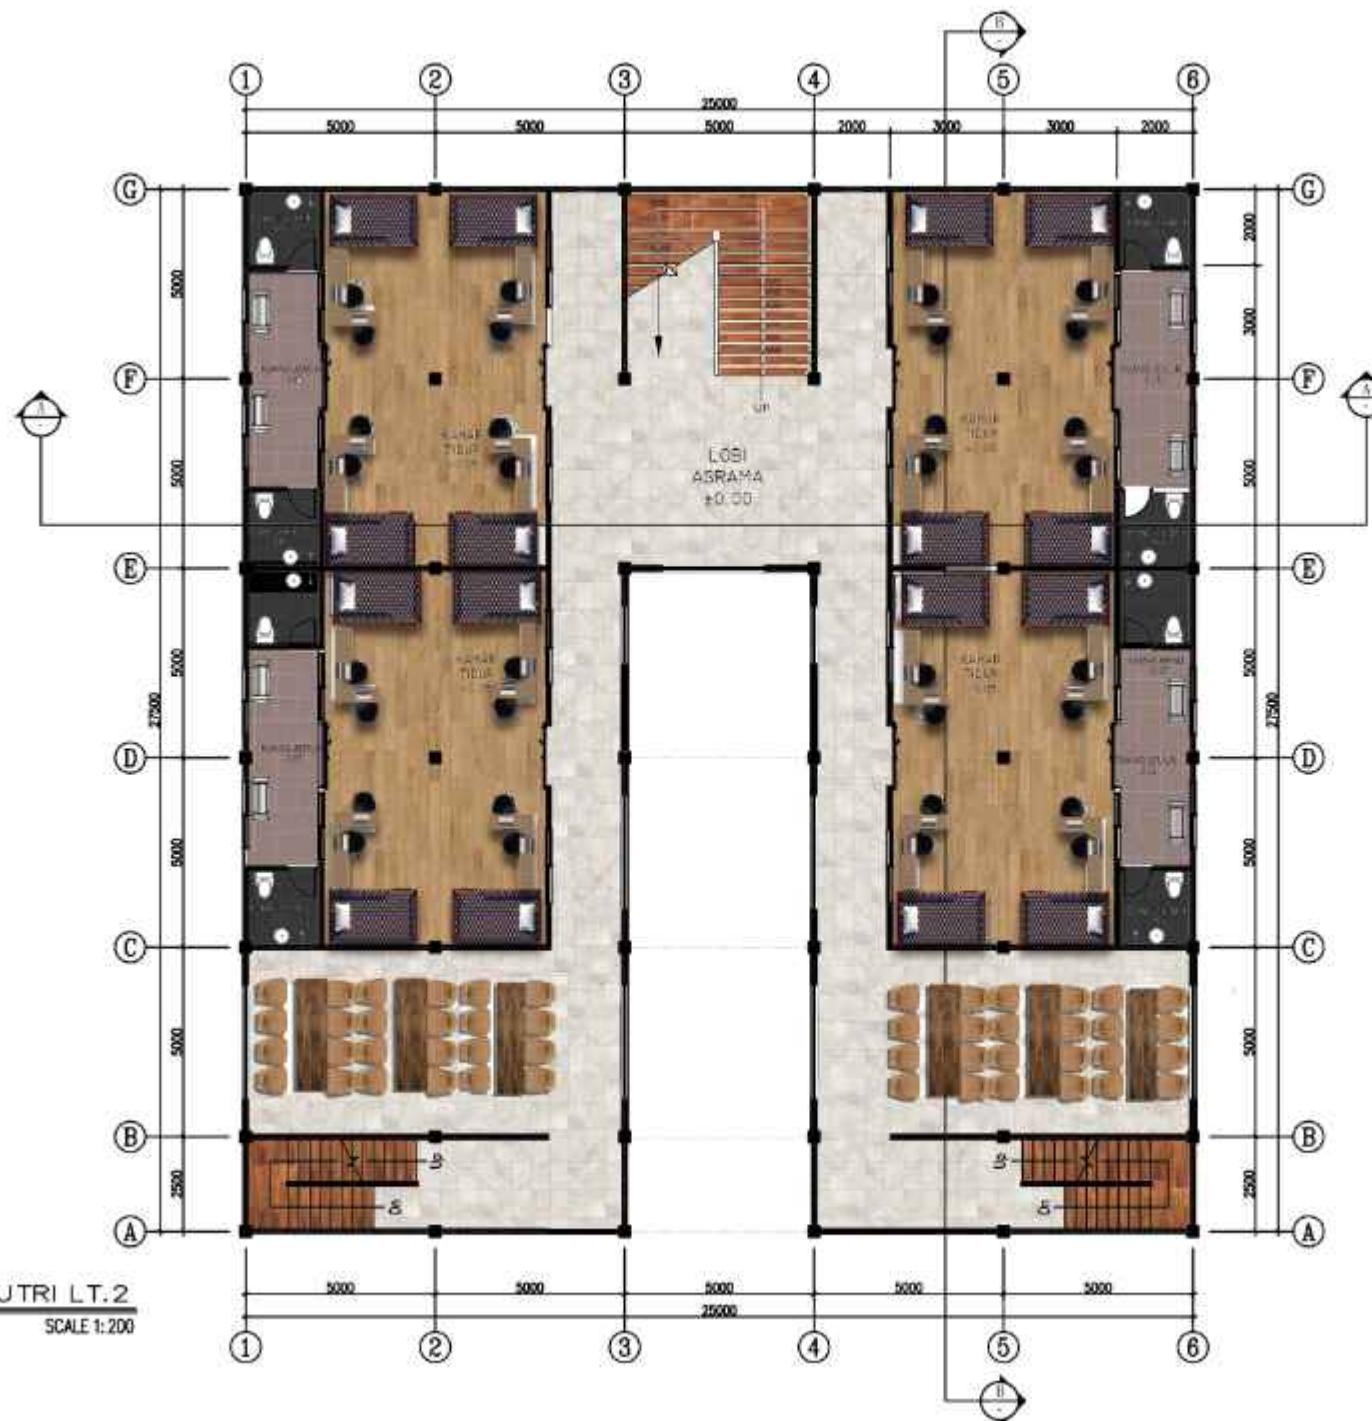



ARSITEKTUR  
UIN MALANG

PRIORITAS ARSITEKTUR  
FAKULTAS SAINS DAN TEKNOLOGI  
UNIVERSITAS ISLAM NEGERI MALANG  
(UIN) MALANG

JUDUL PERANCANGAN :

PERANCANGAN SMK DARUL HASANI  
BOARDING SCHOOL DENGAN  
PENDEKATAN GREEN ARCHITECTURE

LOKASI PERANCANGAN :

Sumber Jaya, Kec. Tambun Selatan Kabupaten Bekasi  
Jawa Barat

NAMA MAHASISWA :

IZUDIN FAHMI

NIM :

17960073

DOSEN PEMBIMBING 1 :

Sukmayadi Rahmatin, MT

DOSEN PEMBIMBING 2 :

Aulia Fitrianin M., MT

JUDUL GAMBAR :

DENAH ASRAMA PUTRI  
LANTAI 3

SKALA :

1 : 200


NO. GAMBAR :

16

DENAH ASRAMA PUTRI LT.3



SCALE 1:200

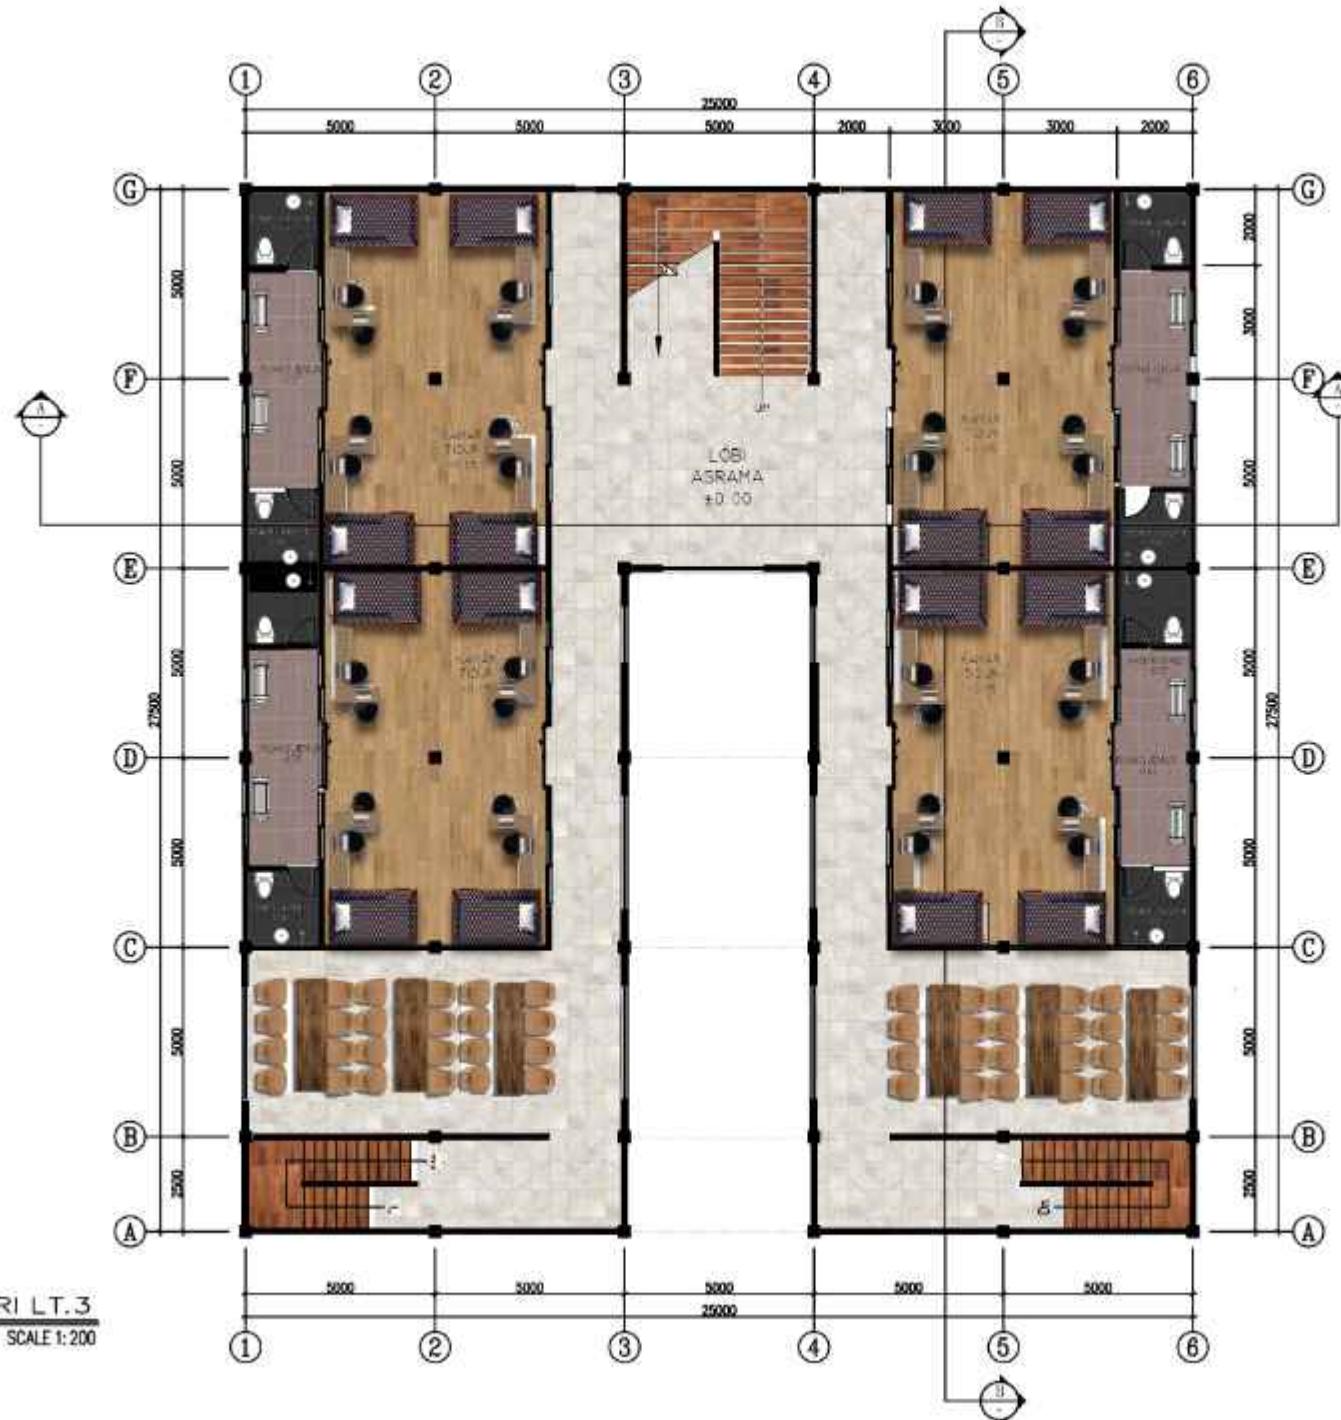



ARSITEKTUR  
UIN MALANG

FAKULTAS SAINS DAN TEKNOLOGI  
UNIVERSITAS ISLAM NEGERI MALANG WILAYAH  
TERWIRAS MAJU ANT

JUDUL PERANCANGAN:

PERANCANGAN SMK DARUL HASANI  
BOARDING SCHOOL  
DENGAN PENDekATAN GREEN ARCHITECTURE

LOKASI PERANCANGAN:

Sumber Jaya, Kec. Tambun Selatan Kabupaten Bekasi  
Jawa Barat

NAMA MAHASISWA:

ZUDIN FAHMI

NM:

17660073

DOSEN PEMBIMBING 1:

Sukmayati Rahmathi, MT

DOSEN PEMBIMBING 2:

Aulia Fitriani M., MT

JUDUL GAMBAR:

TAMPAK DEPAN  
ASRAMA PUTRI

SKALA :

1:200

NO. GAMBAR:

17





**ARSITEKTUR**  
UIN MALANG

PRIORITAS ARSITEKTUR  
FAKULTAS SAINS DAN TEKNOLOGI  
UNIVERSITAS ISLAM NEGERI MUSLIM MALANG  
DRAGIBI MALANG

JUDUL PERANCANGAN:

**PERANCANGAN SMK DARUL HASANI  
BOARDING SCHOOL DENGAN  
PENDEKATAN GREEN ARCHITECTURE**

LOKASI PERANCANGAN:

Sumber Jaya, Kec. Tambang Selatan Kabupaten Bekasi  
Jawa Barat

NAMA MAHASISWA:

IZUDIN FAHMI

NIM:

17960073

DOSEN PEMBIMBING 1:

Sukmayadi Rahmatin, MT

DOSEN PEMBIMBING 2:

Aulia Fitriatin, M., MT

JUDUL GAMBAR:

**TAMPAK SAMPING  
ASRAMA PUTRI**

SKALA :

1:200

NO. GAMBAR :

18



**TAMPAK DEPAN ASRAMA PUTRI**

SKALA 1 : 200

0 250 500





**ARSITEKTUR**  
UIN MALANG

PRODI DILAKUKAN ARSITEKTUR  
FAKULTAS SAINS DAN TEKNOLOGI  
UNIVERSITAS ISLAM NEGERI MALANG  
EDARIM MALANG

JUDUL PERANCANGAN :

**PERANCANGAN SMK DARUL HASANI  
BOARDING SCHOOL**  
DENGAN PENDEKATAN GREEN ARCHITECTURE

LOKASI PERANCANGAN :

Sumber Jaya, Kec. Tambun Selatan Kabupaten Bekasi  
Jawa Barat.

NAMA MAHASISWA :

IZUDIN FAHMI

NIM :

17060073

DOSEN PEMBIMBING 1 :

Sukmayati Purnama, MT

DOSEN PEMBIMBING 2 :

Aulia Fitriani M., MT

JUDUL GAMBAR :

POTONGAN A  
ASRAMA PUTRI

SKALA :

1:200

NO. GAMBAR :

19



**POTONGAN A**

SKALA 1 : 200





ARSITEKTUR  
UIN MALANG

PAPUA TEKNOLOGI  
FAKULTAS SAINS DAN TEKNOLOGI  
UNIVERSITAS ISLAM NEGERI MULYANA MAKASSAR  
DRAHMI MULYANI

JUUL PERANCANGAN

# PERANCANGAN SMK DARUL HASANI BOARDING SCHOOL MENGAN PENDEKATAN GREEN ARCHITECTURE

## LOKASI PERANCANGAN

Sumber Jaya, Kec. Tambun Selatan Kabupaten Bekasi  
Jawa Barat.

NAME, MAHASISWA

IZUDIN FAHMI

附錄上

17660073

DOSEN PEMBIMBING 1:

Sukmawati Purnama, M7

Dosen Penelitian 2

Johnathan M. MIT

POTONGAN B  
ASRAMA PUTRI

SK61A

1-200

APD-0444647-1

20

**POTONGAN B**

8 360 820





**ARSITEKTUR**  
UIN MALANG

PRODI TEKNIK ARSITEKTUR  
FAKULTAS SAINS DAN TEKNOLOGI  
UNIVERSITAS ISLAM NEGERI MAULANA MALIK  
IBRAHIM MALANG

JUDUL PERANCANGAN:

**PERANCANGAN SMK DARUL HASANI  
BOARDING SCHOOL**  
DENGAN PENDekATAN GREEN ARCHITECTURE

LOKASI PERANCANGAN:

Bunder Jaya, Kec. Tambun Selatan Kabupaten Bekasi  
Jawa Barat

NAMA MAHASISWA:

IZUDIN FAHMI

NM:

17660073

DOSEN PEMBIMBING 1:

Suknayati Rahmawati, MT

DOSEN PEMBIMBING 2:

Aulia Fikrianti M., MT

JUDUL GAMBAR:

**DENAH ASRAMA PUTRA  
LANTAI 1**

SKALA:

1 : 200

NO. GAMBAR:

21



**DENAH LT. 1**

SKALA 1 : 200

0 200 400





## ARSITEKTUR UIN MALANG

FAKULTAS TEKNIK ARSITEKTUR  
FAKULTAS SAINS DAN TEKNOLOGI  
UNIVERSITAS ISLAM NEGERI MALANG VALIS  
(UIN MALANG)

### JUDUL PERANCANGAN

### PERANCANGAN SMK DARUL HASANI BOARDING SCHOOL DENGAN PENDekATAN GREEN ARCHITECTURE

### Lokasi Perancangan

Sumber Jaya, Kec. Tambun Selatan Kabupaten Bekasi  
Jawa Barat

### Nama Mahasiswa:

ZUDIN FAHMI

NM:

17660073

### Dosen Pembimbing 1:

Sukmayadi Rahmat, MT

### Dosen Pembimbing 2:

Aulia Fitriani M., MT

### Judul Gambar:

### DENAH ASRAMA PUTRA LANTAI 2

Skala:

1:200

No. Gambar:

22



## DENAH LT. 2

SKALA 1 : 200

0 200 400





ARSITEKTUR  
UIN MALANG

PROFIL TEKNIK ARSITEKTUR  
FAKULTAS SAINS DAN TEKNOLOGI  
UNIVERSITAS ISLAM NEGERI MALANG  
DRAGA MALANG

JUDUL PERANCANGAN:

PERANCANGAN SMK DARUL HASANI  
BOARDING SCHOOL  
DENGAN PENDekATAN GREEN ARCHITECTURE

LOKASI PERANCANGAN

Sumber Jaya, Kec. Tambun Selatan Kabupaten Bekasi  
Jawa Barat.

NAMA MAHASISWA:

IZUDIN FAHMI

NIM:

17060073

DOSEN PEMIMPING 1:

Sukmayati Purnama, MT

DOSEN PEMIMPING 2:

Aulia Fitriani M., MT

JUDUL GAMBAR:

TAMPAK DEPAN  
ASRAMA PUTRA

SKALA :

1:200

NO. GAMBAR :

23



TAMPAK DEPAN

SKALA 1:200





**ARSITEKTUR**  
UIN MALANG

PROFIL TEKNIK ARSITEKTUR  
FAKULTAS SAINS DAN TEKNOLOGI  
UNIVERSITAS ISLAM NEGERI MALANG  
GRADUATION

JUDUL PERANCANGAN:

**PERANCANGAN SMK DARUL HASANI  
BOARDING SCHOOL  
DENGAN PENDekATAN GREEN ARCHITECTURE**

LOKASI PERANCANGAN

Gumoor Jaya, Kec. Tambun Selatan Kabupaten Bekasi  
Jawa Barat.

NAMA MAHASISWA:

IZUDIN FAHMI

NIM:

17060073

DOSEN PEMIMPING 1:

Sukmayati Purnama, MT

DOSEN PEMIMPING 2:

Aulia Fitriani M., MT

JUDUL GAMBAR:

**TAMPAK SAMPING  
ASRAMA PUTRA**

SKALA :

1:200

NO. GAMBAR :

24



**TAMPAK SAMPING**

SKALA 1:200





**ARSITEKTUR**  
UIN MALANG

FAKULTAS SAINS DAN TEKNOLOGI  
UNIVERSITAS ISLAM NEGERI MALANG  
EDARAH MALANG

JUDUL PERANCANGAN :

**PERANCANGAN SMK DARUL HASANI  
BOARDING SCHOOL**  
DENGAN PENDEKATAN GREEN ARCHITECTURE

LOKASI PERANCANGAN

Sumber Jaya, Kec. Tambun Selatan Kabupaten Bekasi  
Jawa Barat

NAMA MAHASISWA :

IZUDIN FAHMI

NIM :

17060073

DOSEN PEMBIMBING 1 :

Sukmayati Rahmati, MT

DOSEN PEMBIMBING 2 :

Aulia Fitriani M., MT

JUDUL GAMBAR :

POTONGAN A

ASRAMA PUTRA

SKALA :

1:200

NO. GAMBAR :

25



**POTONGAN A**

SKALA 1 : 200





**ARSITEKTUR**  
UIN MALANG

PRODI TEKNIK ARSITEKTUR  
TAJUK TAU SAINS DAN TEKNOLOGI  
UNIVERSITAS ISLAM NEGERI MAULANA MUSWID  
BRAHMI MALANG

JUDUL PERANCANGAN:

**PERANCANGAN SMK DARUL HASANI  
BOARDING SCHOOL**  
DENGAN PENDekATAN GREEN ARCHITECTURE

LOKASI PERANCANGAN:

Sumber Jaya, Kec. Tambang Selatan Kabupaten Bekasi  
Jawa Barat

NAMA MAHASISWA:

IZUCH FAHMI

NIM:

17860073

DOSEN PEMBIMBING 1:

Sukmayati Rahmah, MT

DOSEN PEMBIMBING 2:

Aulia Faridiani M., MT

JUDUL GAMBAR:

**POTONGAN B  
ASRAMA PUTRA**

SKALA

1 : 200

NO. GAMBAR :

26



**POTONGAN B**

SKALA 1 : 200





**ARSITEKTUR**  
UIN MALANG

PRODI DILAKUKAN ARSITEKTUR  
FAKULTAS SAINS DAN TEKNOLOGI  
UNIVERSITAS ISLAM NEGERI MALANG  
EDARAH MALANG

JUDUL PERANCANGAN:

**PERANCANGAN SMK DARUL HASANI  
BOARDING SCHOOL**

LOKASI PERANCANGAN

Sumber Jaya, Kec. Tambun Selatan Kabupaten Bekasi  
Jawa Barat

NAMA MAHASISWA:

IZUDIN FAHMI

NIM:

17060073

DOSEN PEMBIMBING 1:

Sukmayati Purnama, MT

DOSEN PEMBIMBING 2:

Aulia Fitriani M., MT

JUDUL GAMBAR:

DENAH MUSHOLA

## DENAH MUSHOLA

SKALA 1 : 200



SKALA :

1:200

NO. GAMBAR :

27





**ARSITEKTUR**  
UIN MALANG

PENDIDIKAN ARSITEKTUR  
FAKULTAS SAINS DAN TEKNOLOGI  
UNIVERSITAS ISLAM NEGERI MAULANA MALIK  
ISRA'IM MALANG

JUDUL PERANCANGAN:

PERANCANGAN SMK DARUL HASANI  
BOARDING SCHOOL

LOKASI PERANCANGAN:

Sumber Jaya, Kec. Tambun Selatan Kabupaten Bekasi  
Jawa Barat

NAMA MAHASISWA:

IZUDIN FAHMI

NIM:

17060073

DOSEN PEMERINTAH 1:

Sukmayadi Rahmat, MT

DOSEN PEMERINTAH 2:

Aulia Fitriani M., MT

JUDUL GAMBAR:

TAMPAK  
MUSHOLA

SKALA :

1:200

NO. GAMBAR :

28

## TAMPAK DEPAN

SKALA 1 : 200


0 200 400



## TAMPAK SAMPING

SKALA 1 : 200

0 200 400

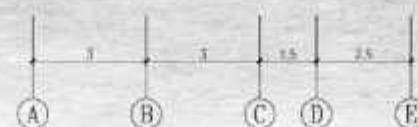



ARSITEKTUR  
UIN MALANG

PRODI DILAKUKAN ARSITEKTUR  
FAKULTAS SAINS DAN TEKNOLOGI  
UNIVERSITAS ISLAM NEGERI MALANG  
GRADUATION

JUDUL PERANCANGAN:

PERANCANGAN SMK DARUL HASANI  
BOARDING SCHOOL

LOKASI PERANCANGAN

Sumber Jaya, Kec. Tambun Selatan Kabupaten Bekasi  
Jawa Barat

NAMA MAHASISWA :

IZUDIN FAHMI

NIM :

17060073

DOSEN PEMBIMBING 1:

Sukmayati Penmawati, MT

DOSEN PEMBIMBING 2:

Aulia Fitriani M., MT

JUDUL GAMBAR:

POTONGAN MUSHOLA

SKALA :

1:200

NO. GAMBAR :

29

POTONGAN - A

SKALA 1 : 200

100 200 400




(A) (B) (C) (D) (E)

POTONGAN - B

SKALA 1 : 200

100 200 400

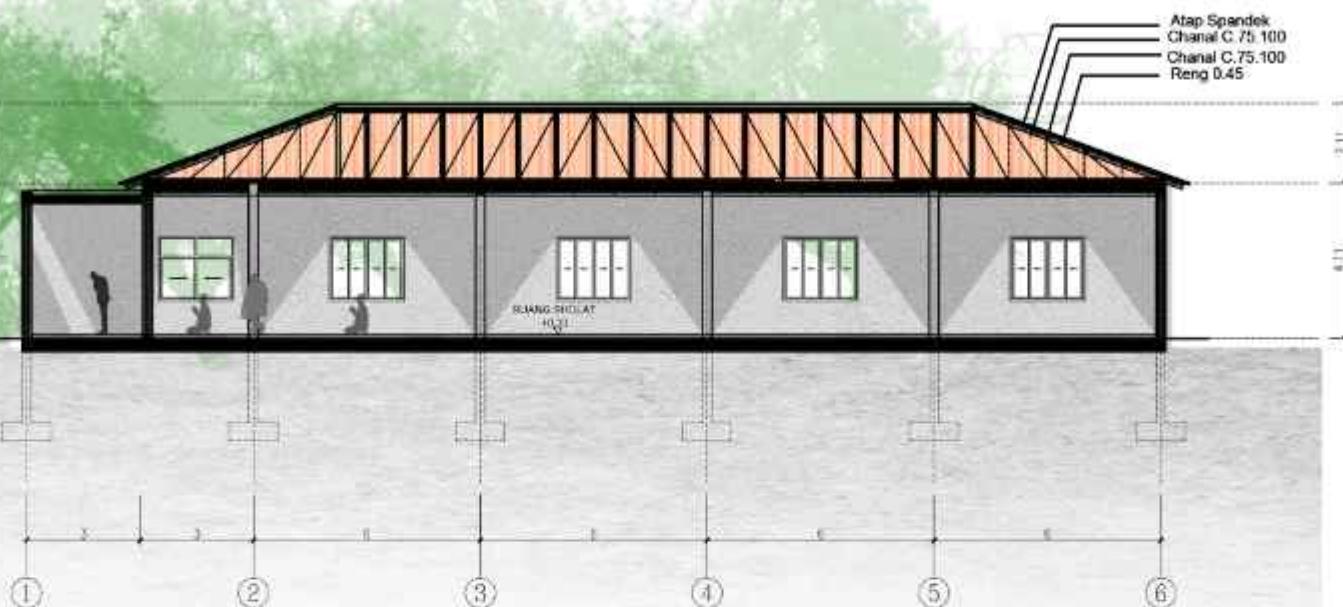



## ARSITEKTUR UIN MALANG

PRODI TEKNIK ARSITEKTUR  
FAKULTAS SAINS DAN TEKNOLOGI  
UNIVERSITAS ISLAM NEGERI MAULANA MALIK  
IBRAHIM MALANG

JUDUL PERANCANGAN:  
Perancangan SMK Darul Hasanah  
Boarding School  
dengan Pendekatan Green Architecture

LOKASI PERANCANGAN:  
Sumber Jaya, Kec. Tambun Selatan  
Kabupaten Bekasi Jawa Barat

NAMA MAHASISWA:  
Izudin Fahmi  
NIM  
17660073

DOSEN PEMBIMBING 1:  
Sukmayati Rahmah, MT

DOSEN PEMBIMBING 2:  
Aulia Fikriarini M., M.T.


JUDUL GAMBAR :  
Detail Arsitektur  
Fasad Kolom

SKALA :

NO. GAMBAR:  
30



A3R

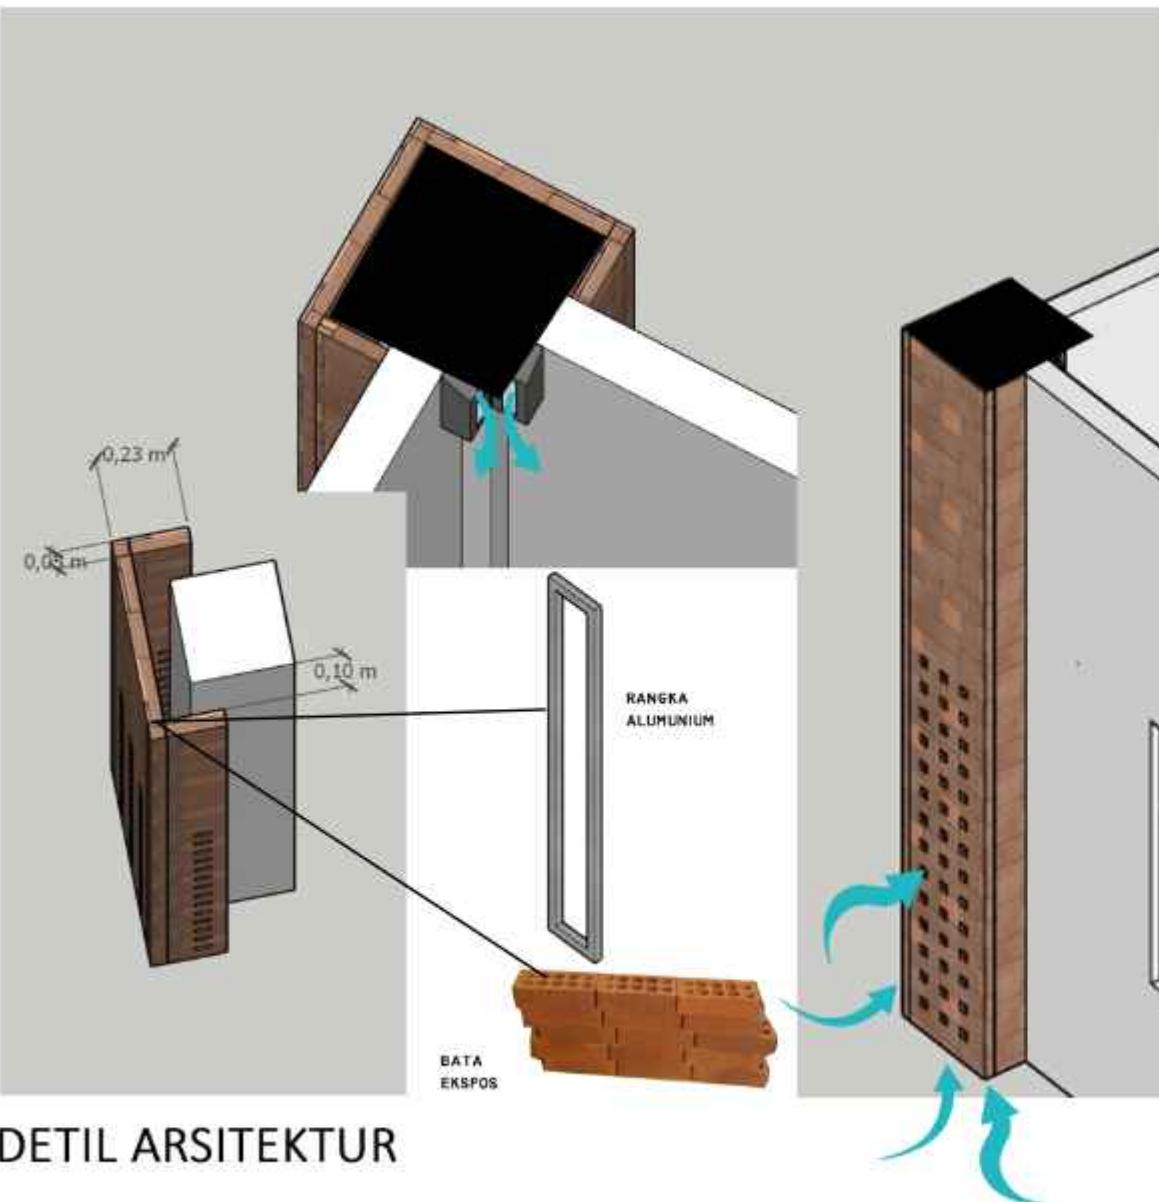




KEMUNING



PANDAN KUNING



AKTUS KODOK

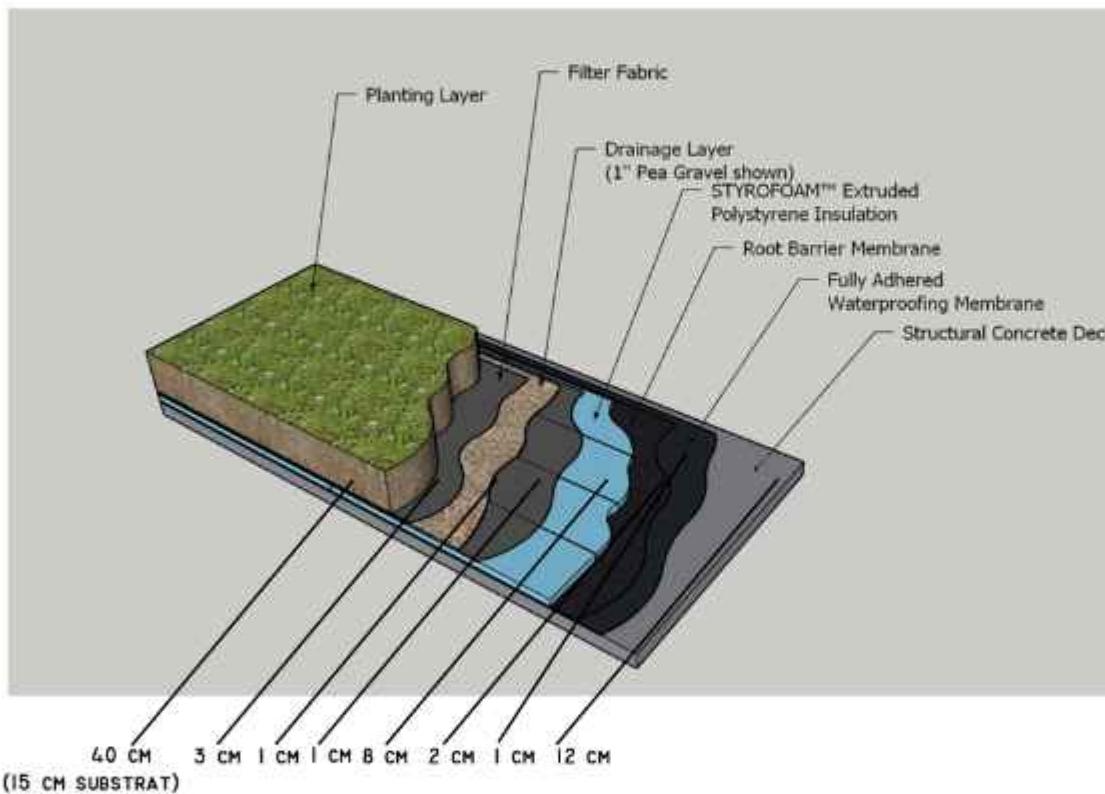

## DETIL ARSITEKTUR



**ARSITEKTUR**  
UIN MALANG

---

PRODI TEKNIK ARSITEKTUR  
FAKULTAS SAINS DAN TEKNOLOGI  
UNIVERSITAS ISLAM NEGERI MAULANA MALIK  
IBRAHIM MALANG

---

**JUDUL PERANCANGAN:**  
Perancangan SMK Darul Hasanah  
Boarding School  
dengan Pendekatan Green Architecture

---

**LOKASI PERANCANGAN:**  
Sumber Jaya, Kec. Tambun Selatan  
Kabupaten Bekasi Jawa Barat

---

**NAMA MAHASISWA:**  
Izudin Fahmi  
NIM  
17660073

---

**DOSEN PEMBIMBING 1:**  
Sukmayati Rahmah, MT

---

**DOSEN PEMBIMBING 2:**  
Aulia Fikriarini M., M.T.

---

**JUDUL GAMBAR :**  
Detail Arsitektur  
Green Roof

---

**SKALA :**

---


**NO. GAMBAR:**  
31

---

L000



A000

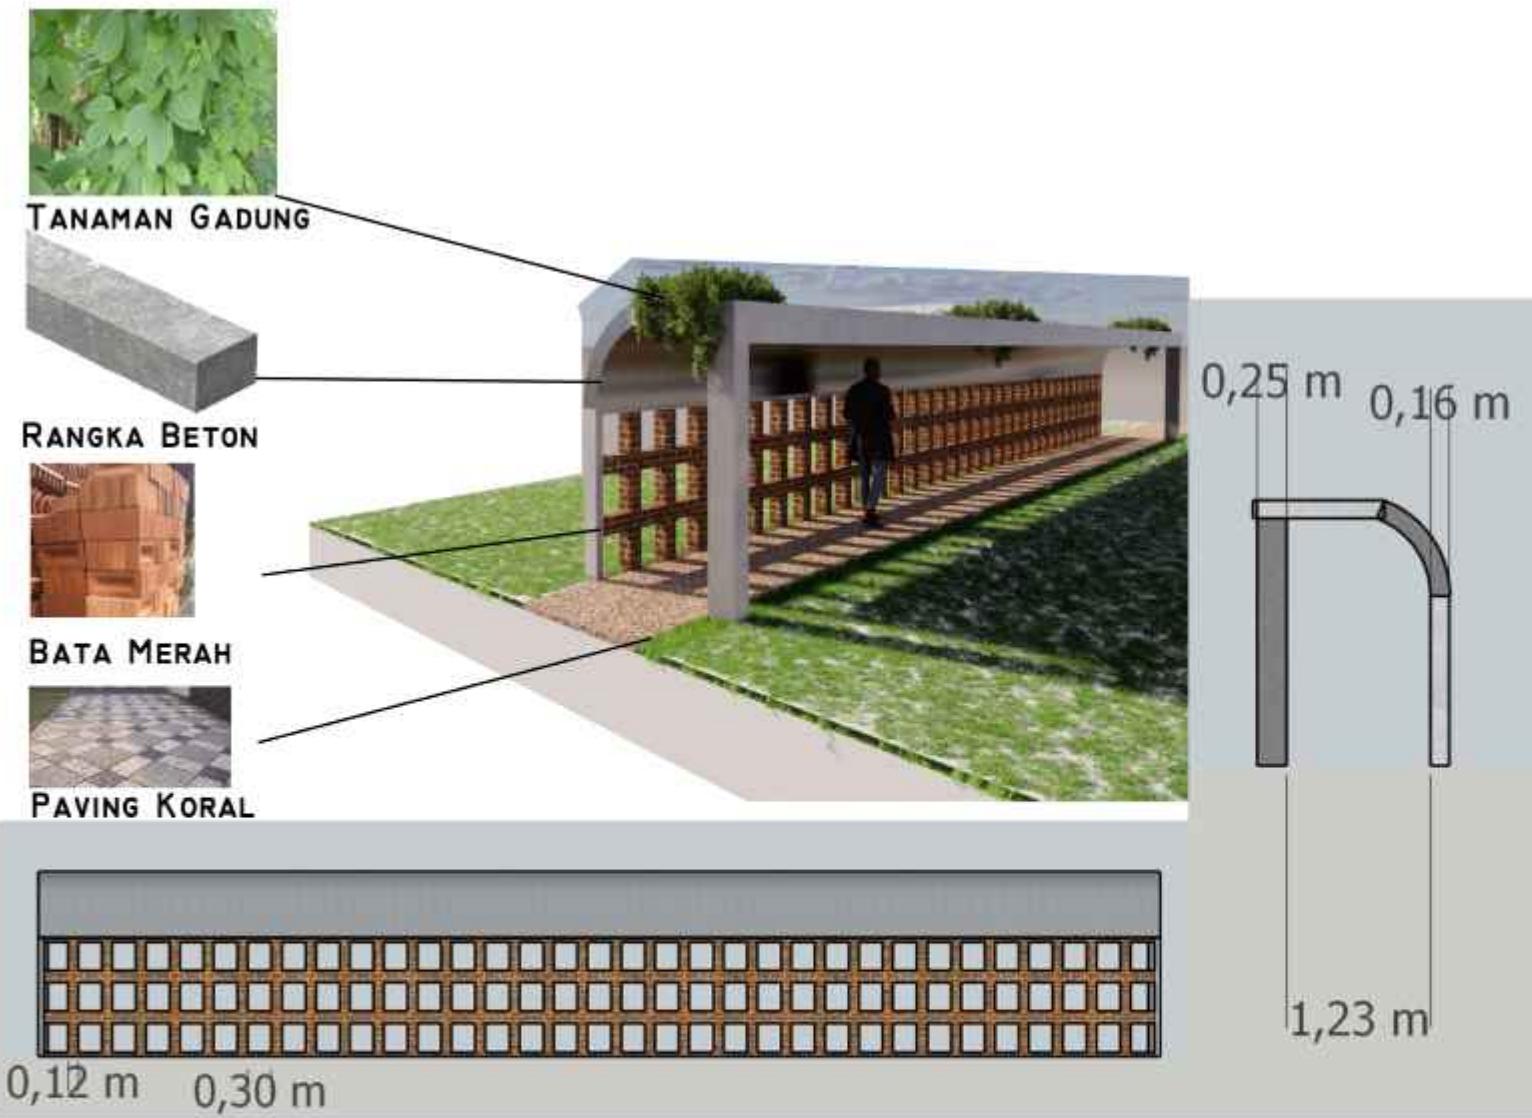

## DETIL ARSITEKTUR



**ARSITEKTUR**  
UIN MALANG

---

PRODI TEKNIK ARSITEKTUR  
FAKULTAS SAINS DAN TEKNOLOGI  
UNIVERSITAS ISLAM NEGERI MAULANA MALIK  
IBRAHIM MALANG

---

**JUDUL PERANCANGAN:**  
Perancangan SMK Darul Hasanah  
Boarding School  
dengan Pendekatan Green Architecture

---

**LOKASI PERANCANGAN:**  
Sumber Jaya, Kec. Tambun Selatan  
Kabupaten Bekasi Jawa Barat

---

**NAMA MAHASISWA:**  
Izudin Fahmi  
NIM  
17660073

---

**DOSEN PEMBIMBING 1:**  
Sukmayati Rahmah, MT

---

**DOSEN PEMBIMBING 2:**  
Aulia Fikriarini M., M.T.

---

**JUDUL GAMBAR :**  
Detail Arsitektur  
Selasar.

---

**SKALA :**

---

**NO. GAMBAR:**  
32

---



## ARSITEKTUR UIN MALANG

PRODI TEKNIK ARSITEKTUR  
FAKULTAS SAINS DAN TEKNOLOGI  
UNIVERSITAS ISLAM NEGERI MAULANA MALIK  
IBRAHIM MALANG

JUDUL PERANCANGAN:  
Perancangan SMK Darul Hasanah  
Boarding School  
dengan Pendekatan Green Architecture

LOKASI PERANCANGAN:  
Sumber Jaya, Kec. Tambun Selatan  
Kabupaten Bekasi Jawa Barat

NAMA MAHASISWA:  
Izudin Fahmi  
NIM  
17660073


DOSEN PEMBIMBING 1:  
Sukmayati Rahmah, MT

DOSEN PEMBIMBING 2:  
Aulia Fikriarini M., M.T.

JUDUL GAMBAR :  
Detail Lanskap  
Kolam Hujan

SKALA :


NO. GAMBAR:  
35

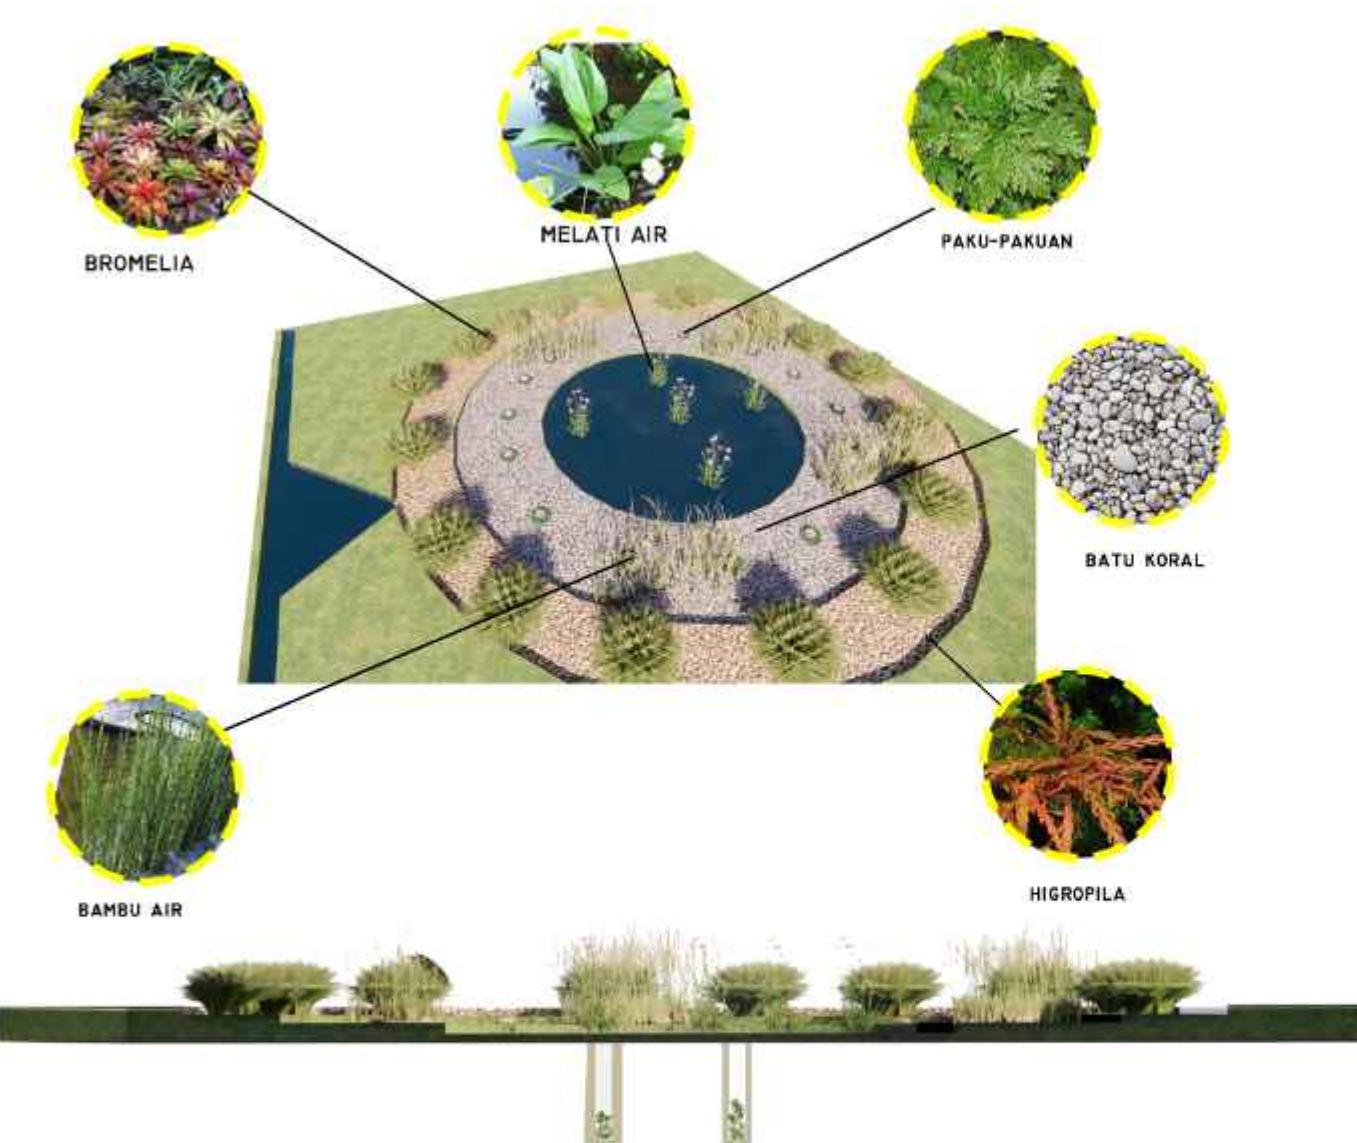

DETIL LANSKAP



RUMPUT PEKING

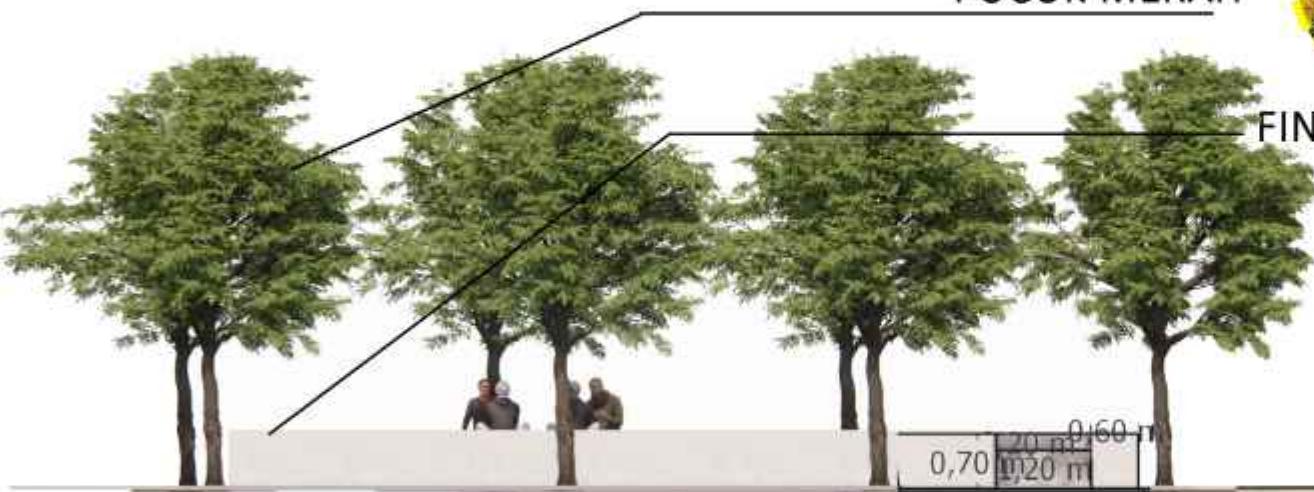

PUCUK MERAH



FINISH SEMEN POLES

## DETIL LANSKAP

0,70 m 0,20 m 0,60 m



ARSITEKTUR  
UIN MALANG

---

PRODI TEKNIK ARSITEKTUR  
FAKULTAS SAINS DAN TEKNOLOGI  
UNIVERSITAS ISLAM NEGERI MAULANA MALIK  
IBRAHIM MALANG

---

JUDUL PERANCANGAN:  
Perancangan SMK Darul Hasanah  
Boarding School  
dengan Pendekatan Green Architecture

---

LOKASI PERANCANGAN:  
Sumber Jaya, Kec. Tambun Selatan  
Kabupaten Bekasi Jawa Barat

---

NAMA MAHASISWA:  
Izudin Fahmi  
NIM  
17660073

---

DOSEN PEMBIMBING 1:  
Sukmayati Rahmah, MT

---

DOSEN PEMBIMBING 2:  
Aulia Fikriarini M., M.T.

---

JUDUL GAMBAR:  
Detail Lanskap

---

SKALA:

---

NO. GAMBAR:  
34

---



PUCUK MERAH



ARSITEKTUR  
UIN MALANG

---

PRODI TEKNIK ARSITEKTUR  
FAKULTAS SAINS DAN TEKNOLOGI  
UNIVERSITAS ISLAM NEGERI MAULANA MALIK  
IBRAHIM MALANG

---

JUDUL PERANCANGAN:  
Perancangan SMK Darul Hasanah  
Boarding School  
dengan Pendekatan Green Architecture

---

LOKASI PERANCANGAN:  
Sumber Jaya, Kec. Tambun Selatan  
Kabupaten Bekasi Jawa Barat

---

NAMA MAHASISWA:  
Izudin Fahmi  
NIM  
17660073

---

DOSEN PEMBIMBING 1:  
Sukmayati Rahmah, MT

---

DOSEN PEMBIMBING 2:  
Aulia Fikriarini M., M.T.

---

JUDUL GAMBAR:  
Detail Lanskap

---

SKALA:

---

NO. GAMBAR:  
33

---



1000

mm



BAMBU JEPANG  
FINISH SEMEN POLES



DETIL LANSKAP



## ARSITEKTUR UIN MALANG

---

PRODI TEKNIK ARSITEKTUR  
FAKULTAS SAINS DAN TEKNOLOGI  
UNIVERSITAS ISLAM NEGERI MAULANA MALIK  
IBRAHIM MALANG

---

JUDUL PERANCANGAN:  
Perancangan SMK Darul Hasanah  
Boarding School  
dengan Pendekatan Green Architecture

---

LOKASI PERANCANGAN:  
Sumber Jaya, Kec. Tambun Selatan  
Kabupaten Bekasi Jawa Barat

---

NAMA MAHASISWA:  
Izudin Fahmi  
NIM  
17660073

---

DOSEN PEMBIMBING 1:  
Sukmayati Rahmah, MT

---

DOSEN PEMBIMBING 2:  
Aulia Fikriarini M., M.T.

---

JUDUL GAMBAR :  
Perspektif Eksterior  
Sekolah

---

SKALA :

---

NO. GAMBAR:  
36

---



EKSTERIOR



## ARSITEKTUR UIN MALANG

---

PRODI TEKNIK ARSITEKTUR  
FAKULTAS SAINS DAN TEKNOLOGI  
UNIVERSITAS ISLAM NEGERI MAULANA MALIK  
IBRAHIM MALANG

---

JUDUL PERANCANGAN:  
Perancangan SMK Darul Hasanah  
Boarding School  
dengan Pendekatan Green Architecture

---

LOKASI PERANCANGAN:  
Sumber Jaya, Kec. Tambun Selatan  
Kabupaten Bekasi Jawa Barat

---

NAMA MAHASISWA:  
Izudin Fahmi  
NIM  
17660073

---

DOSEN PEMBIMBING 1:  
Sukmayati Rahmah, MT

---

DOSEN PEMBIMBING 2:  
Aulia Fikriarini M., M.T.

---

JUDUL GAMBAR :  
Perspektif Eksterior  
Sekolah

---

SKALA :

---

NO. GAMBAR:  
37

---



EKSTERIOR



## ARSITEKTUR UIN MALANG

---

PRODI TEKNIK ARSITEKTUR  
FAKULTAS SAINS DAN TEKNOLOGI  
UNIVERSITAS ISLAM NEGERI MAULANA MALIK  
IBRAHIM MALANG

---

JUDUL PERANCANGAN:  
Perancangan SMK Darul Hasanah  
Boarding School  
dengan Pendekatan Green Architecture

---

LOKASI PERANCANGAN:  
Sumber Jaya, Kec. Tambun Selatan  
Kabupaten Bekasi Jawa Barat

---

NAMA MAHASISWA:  
Izudin Fahmi  
NIM  
17660073

---

DOSEN PEMBIMBING 1:  
Sukmayati Rahmah, MT

---

DOSEN PEMBIMBING 2:  
Aulia Fikriarini M., M.T.

---

JUDUL GAMBAR :  
Perspektif Eksterior  
Asrama Putri

---

SKALA :

---

NO. GAMBAR:  
38

---



EKSTERIOR



**ARSITEKTUR**  
UIN MALANG

---

PRODI TEKNIK ARSITEKTUR  
FAKULTAS SAINS DAN TEKNOLOGI  
UNIVERSITAS ISLAM NEGERI MAULANA MALIK  
IBRAHIM MALANG

---

**JUDUL PERANCANGAN:**  
Perancangan SMK Darul Hasanah  
Boarding School  
dengan Pendekatan Green Architecture

---

**LOKASI PERANCANGAN:**  
Sumber Jaya, Kec. Tambun Selatan  
Kabupaten Bekasi Jawa Barat

---

**NAMA MAHASISWA:**  
Izudin Fahmi  
NIM  
17660073

---

**DOSEN PEMBIMBING 1:**  
Sukmayati Rahmah, MT

---

**DOSEN PEMBIMBING 2:**  
Aulia Fikriarini M., M.T.

---

**JUDUL GAMBAR :**  
Perspektif Eksterior  
Kawasan

---

**SKALA :**

---

**NO. GAMBAR:**  
39

---

1000 | 1000  
H



**EKSTERIOR**



**ARSITEKTUR**  
UIN MALANG

---

PRODI TEKNIK ARSITEKTUR  
FAKULTAS SAINS DAN TEKNOLOGI  
UNIVERSITAS ISLAM NEGERI MAULANA MALIK  
IBRAHIM MALANG

---

**JUDUL PERANCANGAN:**  
Perancangan SMK Darul Hasanah  
Boarding School  
dengan Pendekatan Green Architecture

---

**LOKASI PERANCANGAN:**  
Sumber Jaya, Kec. Tambun Selatan  
Kabupaten Bekasi Jawa Barat

---

**NAMA MAHASISWA:**  
Izudin Fahmi  
NIM  
17660073

---

**DOSEN PEMBIMBING 1:**  
Sukmayati Rahmah, MT

---

**DOSEN PEMBIMBING 2:**  
Aulia Fikriarini M., M.T.

---

**JUDUL GAMBAR :**  
Perspektif Eksterior  
Kawasan

---

**SKALA :**

---

**NO. GAMBAR:**  
40

---



**EKSTERIOR**



## ARSITEKTUR UIN MALANG

PRODI TEKNIK ARSITEKTUR  
FAKULTAS SAINS DAN TEKNOLOGI  
UNIVERSITAS ISLAM NEGERI MAULANA MALIK  
IBRAHIM MALANG

JUDUL PERANCANGAN:  
Perancangan SMK Darul Hasanah  
Boarding School dengan Pendekatan Green Building

LOKASI PERANCANGAN:  
Sumber Jaya, Kec. Tambun Selatan  
Kabupaten Bekasi Jawa Barat

NAMA MAHASISWA:  
Izudin Fahmi  
NIM  
17660073

DOSEN PEMBIMBING 1:  
Sukmayati Rahmah, MT

DOSEN PEMBIMBING 2:  
Aulia Fikriarini M., M.T.

JUDUL GAMBAR :  
Perspektif Interior  
Kamar Tidur

SKALA :

NO. GAMBAR:  
40

1000



400



KAMAR ASRAMA



## ARSITEKTUR UIN MALANG

PRODI TEKNIK ARSITEKTUR  
FAKULTAS SAINS DAN TEKNOLOGI  
UNIVERSITAS ISLAM NEGERI MAULANA MALIK  
IBRAHIM MALANG

JUDUL PERANCANGAN:  
Perancangan SMK Darul Hasanah  
Boarding School  
dengan Pendekatan Green Architecture

LOKASI PERANCANGAN:  
Sumber Jaya, Kec. Tambun Selatan  
Kabupaten Bekasi Jawa Barat

NAMA MAHASISWA:  
Izudin Fahmi  
NIM  
17660073

DOSEN PEMBIMBING 1:  
Sukmayati Rahmah, MT

DOSEN PEMBIMBING 2:  
Aulia Fikriarini M., M.T.

JUDUL GAMBAR :  
Perspektif Interior  
Laboratorium Kearsipan

SKALA :

NO. GAMBAR:  
41

LOOO



41(1)



PERSPEKTIF INTERIOR



**ARSITEKTUR**  
UIN MALANG

---

PRODI TEKNIK ARSITEKTUR  
FAKULTAS SAINS DAN TEKNOLOGI  
UNIVERSITAS ISLAM NEGERI MAULANA MALIK  
IBRAHIM MALANG

---

JUDUL PERANCANGAN:  
Perancangan SMK Darul Hasanah  
Boarding School  
dengan Pendekatan Green Architecture

---

LOKASI PERANCANGAN:  
Sumber Jaya, Kec. Tambun Selatan  
Kabupaten Bekasi Jawa Barat

---

NAMA MAHASISWA:  
Izudin Fahmi  
NIM  
17660073

---

DOSEN PEMBIMBING 1:  
Sukmayati Rahmah, MT

---

DOSEN PEMBIMBING 2:  
Aulia Fikriarini M., M.T.

---

JUDUL GAMBAR :  
Perspektif Interior  
Ruang Kelas

---

SKALA :

---

NO. GAMBAR:  
42

---

LOK



AIR



PERSPEKTIF INTERIOR



**ARSITEKTUR**  
UIN MALANG

---

PRODI TEKNIK ARSITEKTUR  
FAKULTAS SAINS DAN TEKNOLOGI  
UNIVERSITAS ISLAM NEGERI MAULANA MALIK  
IBRAHIM MALANG

---

**JUDUL PERANCANGAN:**  
Perancangan SMK Darul Hasanah  
Boarding School  
dengan Pendekatan Green Architecture

---

**LOKASI PERANCANGAN:**  
Sumber Jaya, Kec. Tambun Selatan  
Kabupaten Bekasi Jawa Barat

---

**NAMA MAHASISWA:**  
Izudin Fahmi  
NIM  
17660073

---

**DOSEN PEMBIMBING 1:**  
Sukmayati Rahmah, MT

---

**DOSEN PEMBIMBING 2:**  
Aulia Fikriarini M., M.T.

---

**JUDUL GAMBAR :**  
Perspektif Interior  
Ruang Makan

---

**SKALA :**

---

**NO. GAMBAR:**  
44

---

LOGO



44



**PERSPEKTIF INTERIOR**



## ARSITEKTUR UIN MALANG

---

PRODI TEKNIK ARSITEKTUR  
FAKULTAS SAINS DAN TEKNOLOGI  
UNIVERSITAS ISLAM NEGERI MAULANA MALIK  
IBRAHIM MALANG

---

JUDUL PERANCANGAN:  
Perancangan SMK Darul Hasanah  
Boarding School  
dengan Pendekatan Green Architecture

---

LOKASI PERANCANGAN:  
Sumber Jaya, Kec. Tambun Selatan  
Kabupaten Bekasi Jawa Barat

---

NAMA MAHASISWA:  
Izudin Fahmi  
NIM  
17660073

---

DOSEN PEMBIMBING 1:  
Sukmayati Rahmah, MT

---

DOSEN PEMBIMBING 2:  
Aulia Fikriarini M., M.T.

---

JUDUL GAMBAR :  
Perspektif Interior  
Laboratorium Praktek Kantor

---

SKALA :

---

NO. GAMBAR:  
43

---



ADR




PERSPEKTIF INTERIOR

# DENAH LT.1 SEKOLAH

SKALA 1:200

0 200 400

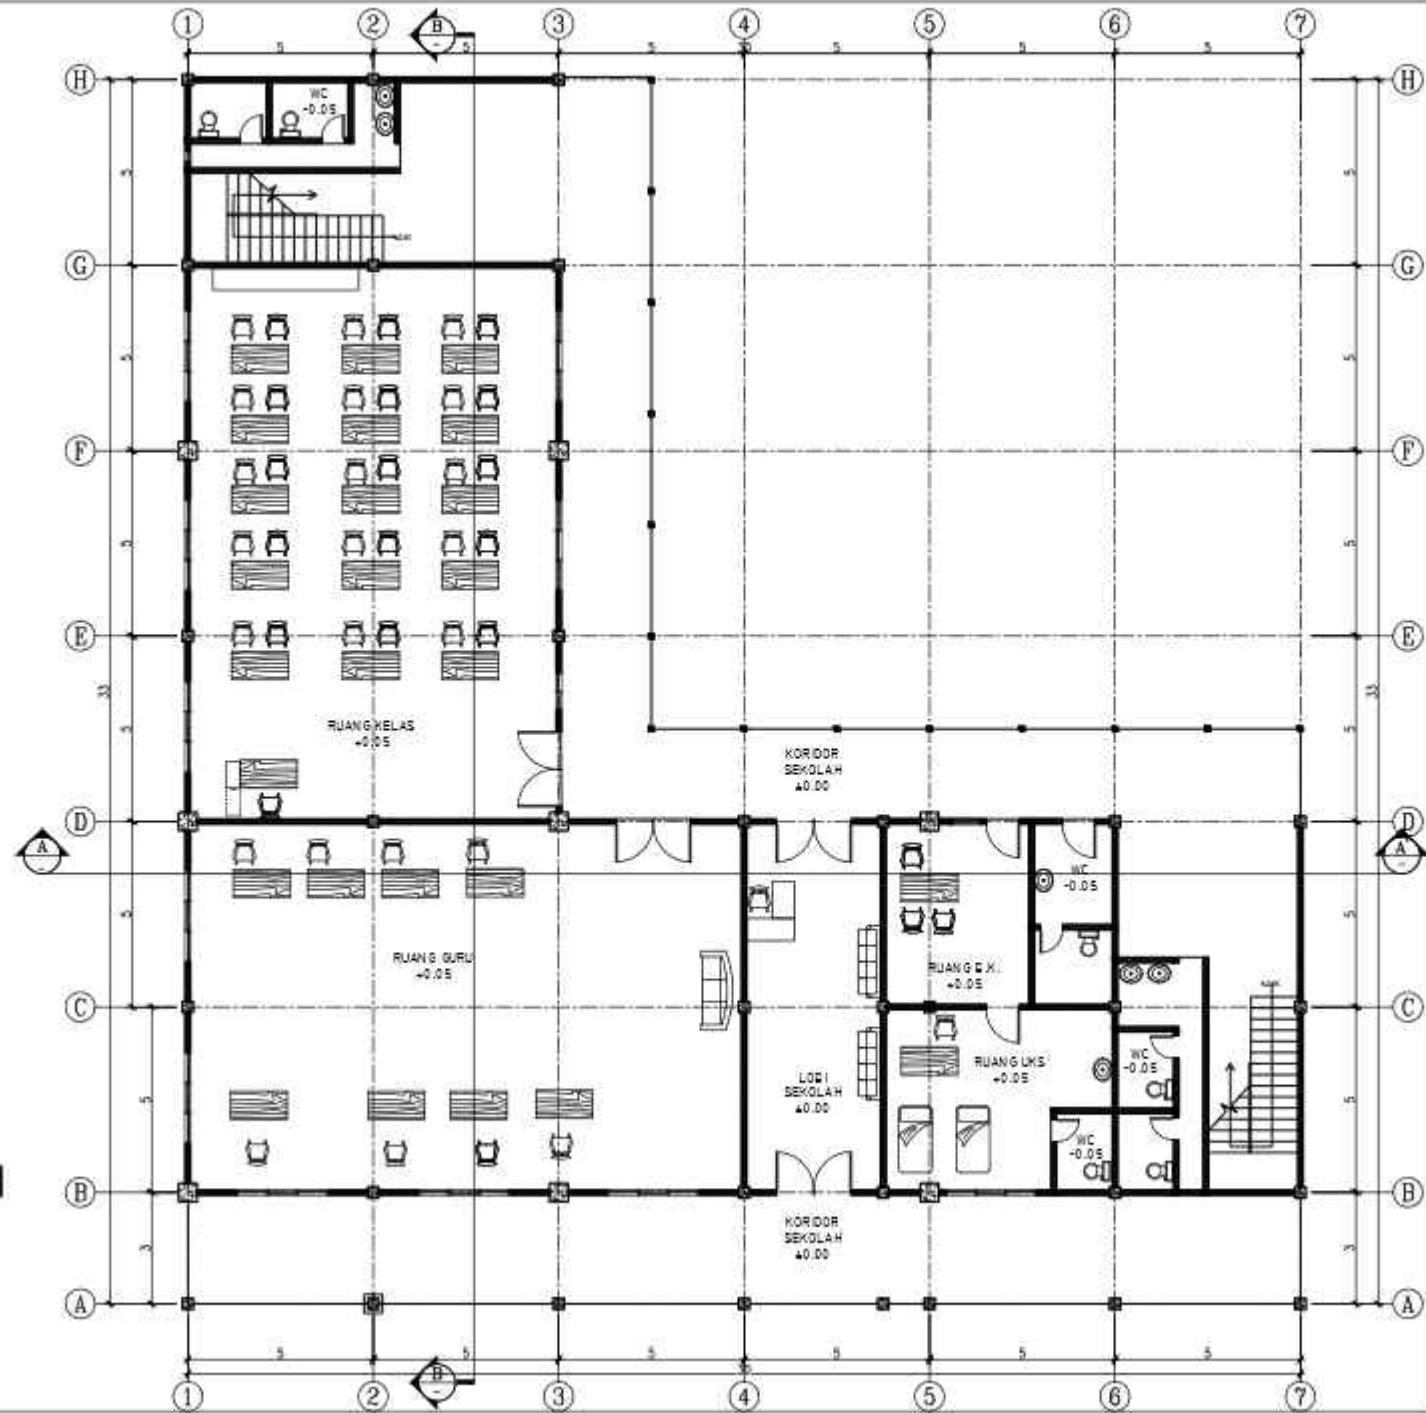

**ARSITEKTUR**  
UIN MALANG

PRODI TEKNIK ARSITEKTUR,  
FAKULTAS SAINS DAN TEKNOLOGI,  
UNIVERSITAS ISLAM NEGERI MULYANA MELAKA  
BRAJAN MELANG

JUDUL PERANCANGAN:

PERANCANGAN SMK DARUL HASANI  
BOARDING SCHOOL DENGAN  
PENDEKATAN GREEN ARCHITECTURE

LOKASI PERANCANGAN:

Sumber Jaya, Kec. Tambun Selatan Kabupaten Bekasi  
Jawa Barat

NAMA MAHASISWA:

(ZUDIN FAHMI)  
NIM :  
17560072

DOSEN PEMBIMBING 1:

Sukmayadi Rahmati, MT

DOSEN PEMBIMBING 2:

Aulia Fikrianti M., MT

JUDUL GAMBAR:

DENAH SEKOLAH  
LANTAI 1

SKALA :  
1:200

NO. GAMBAR :





## ARSITEKTUR UIN MALANG

PRODI TEKNIK ARSITEKTUR:  
FAKULTAS SAINS DAN TEKNOLOGI  
UNIVERSITAS ISLAM NEGERI MULYANA MALANG  
BRAHMA KALINGA

JUDUL PERANCANGAN:  
**PERANCANGAN SMK DARUL HASANI  
BOARDING SCHOOL DENGAN  
PENDEKATAN GREEN ARCHITECTURE**

LOKASI PERANCANGAN:

Sumber Jaya, Kec. Tambun Selatan Kabupaten Bekasi  
Jawa Barat

NAMA MAHASISWA:

(ZUDIN FAHRU)

NIM:

17850073

DOSEN PEMBIMBING 1:

Sukmayadi Rahman, MT

DOSEN PEMBIMBING 2:

Aulia Rikmatni M., MT

JUDUL GAMBAR:

DENAH SEKOLAH  
LANTAI 2


SKALA :

1 : 200

NO. GAMBAR :

2


**DENAH  
LT.2  
SEKOLAH**  
SKALA 1 : 200

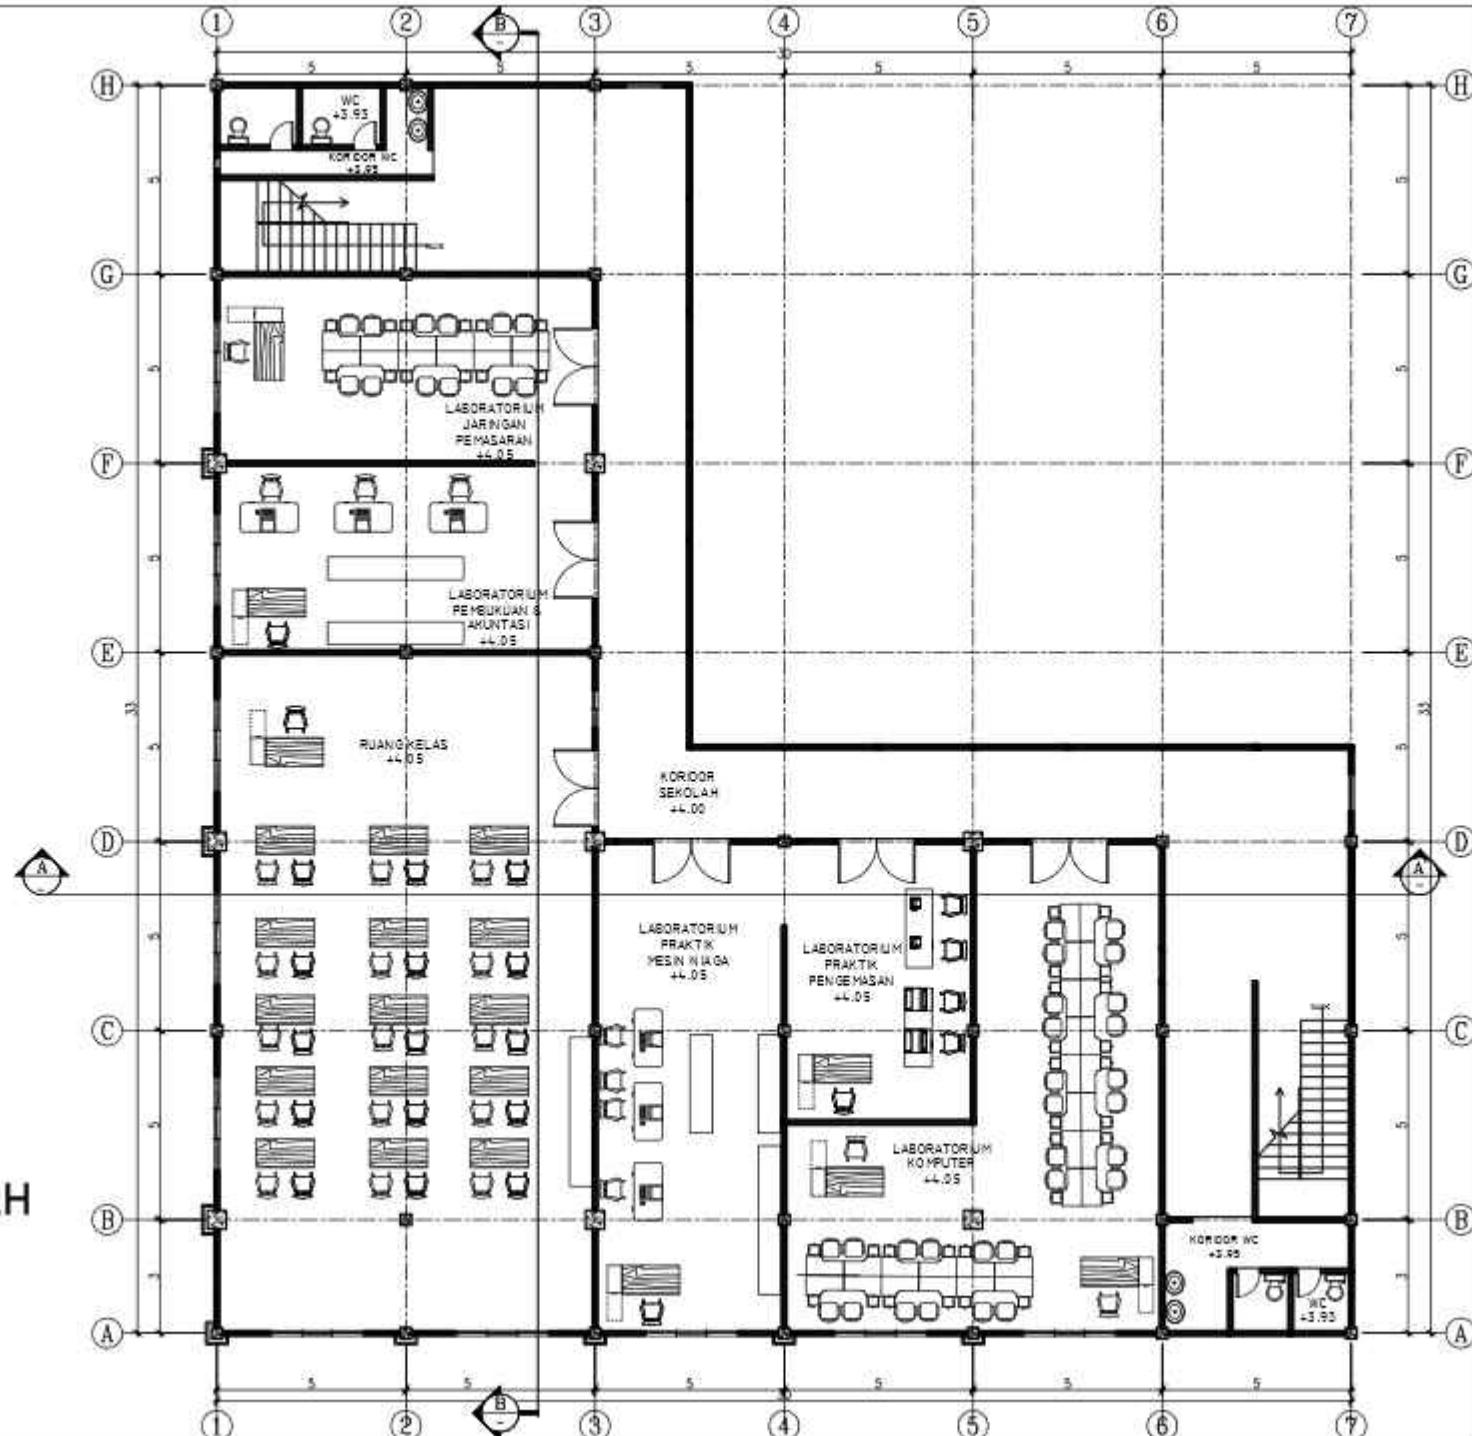

**DENAH  
LT.3  
SEKOLAH**

SKALA 1 : 200

0 200 400

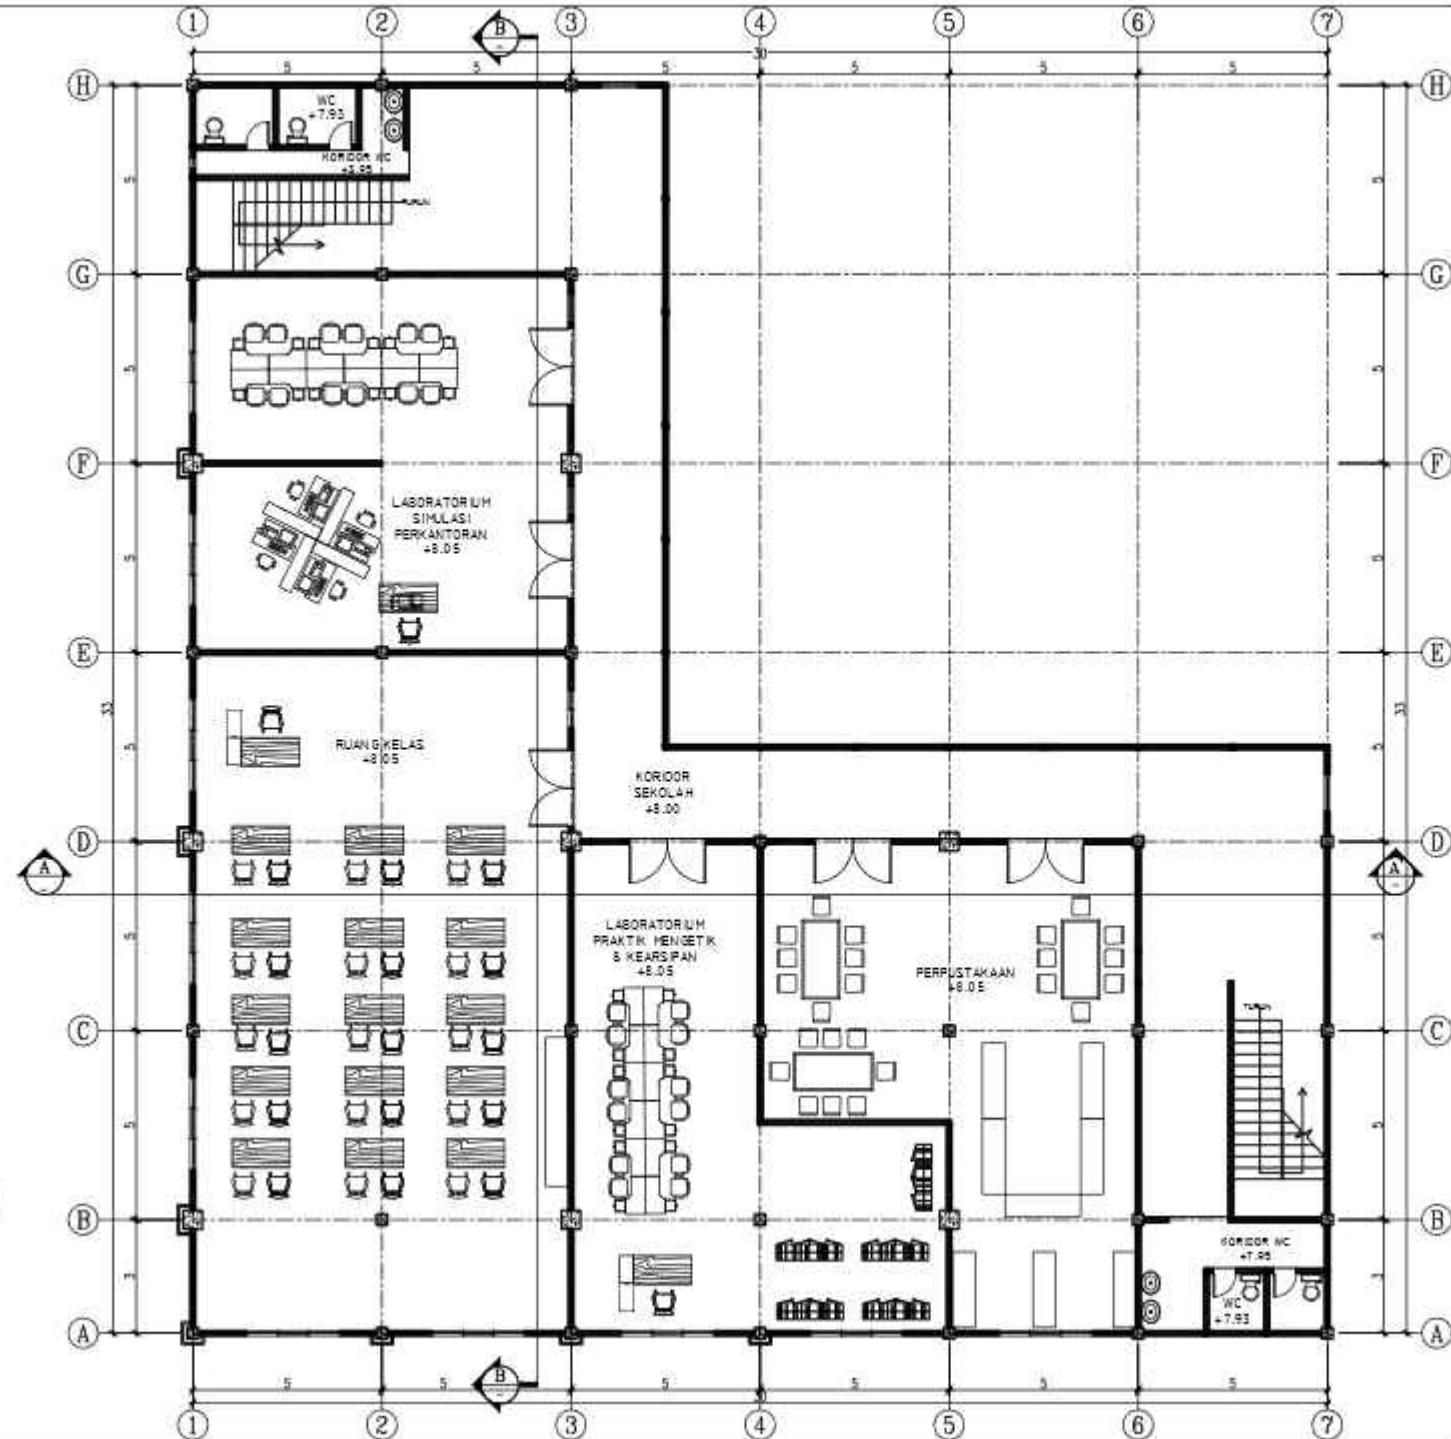

**ARSITEKTUR**  
UIN MALANG

PRODI TEKNIK ARSITEKTUR:  
FAKULTAS SAINS DAN TEKNOLOGI  
UNIVERSITAS ISLAM NEGERI MULYANA MALANG  
BANDUNG MALANG

JUDUL PERANCANGAN:  
PERANCANGAN SMK DARUL HASANI  
BOARDING SCHOOL DENGAN  
PENDEKATAN GREEN ARCHITECTURE

LOKASI PERANCANGAN:

Sumber Jaya, Kec. Tambun Selatan Kabupaten Bekasi  
Jawa Barat

NAMA MAHASISWA:

(IZUIN FAHMI)

NIM:

17850073

DOSEN PEMBIMBING 1:

Sukmaya Rahman, MT

DOSEN PEMBIMBING 2:

Aulia Rikmatni, M., MT

JUDUL GAMBAR:

DENAH SEKOLAH  
LANTAI 3

SKALA :

1 : 200

NO. GAMBAR :

3





## ARSITEKTUR UIN MALANG

PRODI TEKNIK ARSITEKTUR  
FAKULTAS SAINS DAN TEKNOLOGI  
UNIVERSITAS ISLAM NEGERI MULYANA MALANG  
GRADUATION WORK

JUDUL PERANCANGAN:  
PERANCANGAN SMK DARUL HASANI  
BOARDING SCHOOL DENGAN  
PENDEKATAN GREEN ARCHITECTURE

LOKASI PERANCANGAN:

Sumber Jaya, Kec. Temburuan Kabupaten Batu  
Jawa Barat

NAMA MAHASISWA:

(ZUDIN FAHMI)

NIM:

17850073

DOSEN PEMBIMBING 1:

Sukmayadi Rahmat, MT

DOSEN PEMBIMBING 2:

Aulia Fitrianti M., MT

JUDUL GAMBAR:

TAMPAK  
DEPAN SEKOLAH

SKALA :

1 : 200

NO. GAMBAR :

4



TAMPAK DEPAN SEKOLAH

SKALA 1 : 200

0 200 400



**ARSITEKTUR**  
UIN MALANG

PRODI TEKNIK ARSITEKTUR  
FAKULTAS SAINS DAN TEKNOLOGI  
UNIVERSITAS ISLAM NEGERI MULYANEGARA  
BROMO MALANG

JUDUL PERANCANGAN:

PERANCANGAN SMK DARUL HASANI  
BOARDING SCHOOL DENGAN  
PENDEKATAN GREEN ARCHITECTURE

LOKASI PERANCANGAN:

Sumber Jaya, Kec. Tambun Selatan Kabupaten Bekasi  
Jawa Barat

NAMA MAHASISWA:

(IZUDIN FAHMI)

NIM:

17850073

DOSEN PEMBIMBING 1:

Sukmaya Rahman, MT

DOSEN PEMBIMBING 2:

Aulia Fitrianti, M., MT

JUDUL GAMBAR:

TAMPAK SAMPING  
SEKOLAH

SKALA :

1 : 200

NO. GAMBAR :


5



**TAMPAK SAMPING SEKOLAH**

SKALA 1 : 200

200

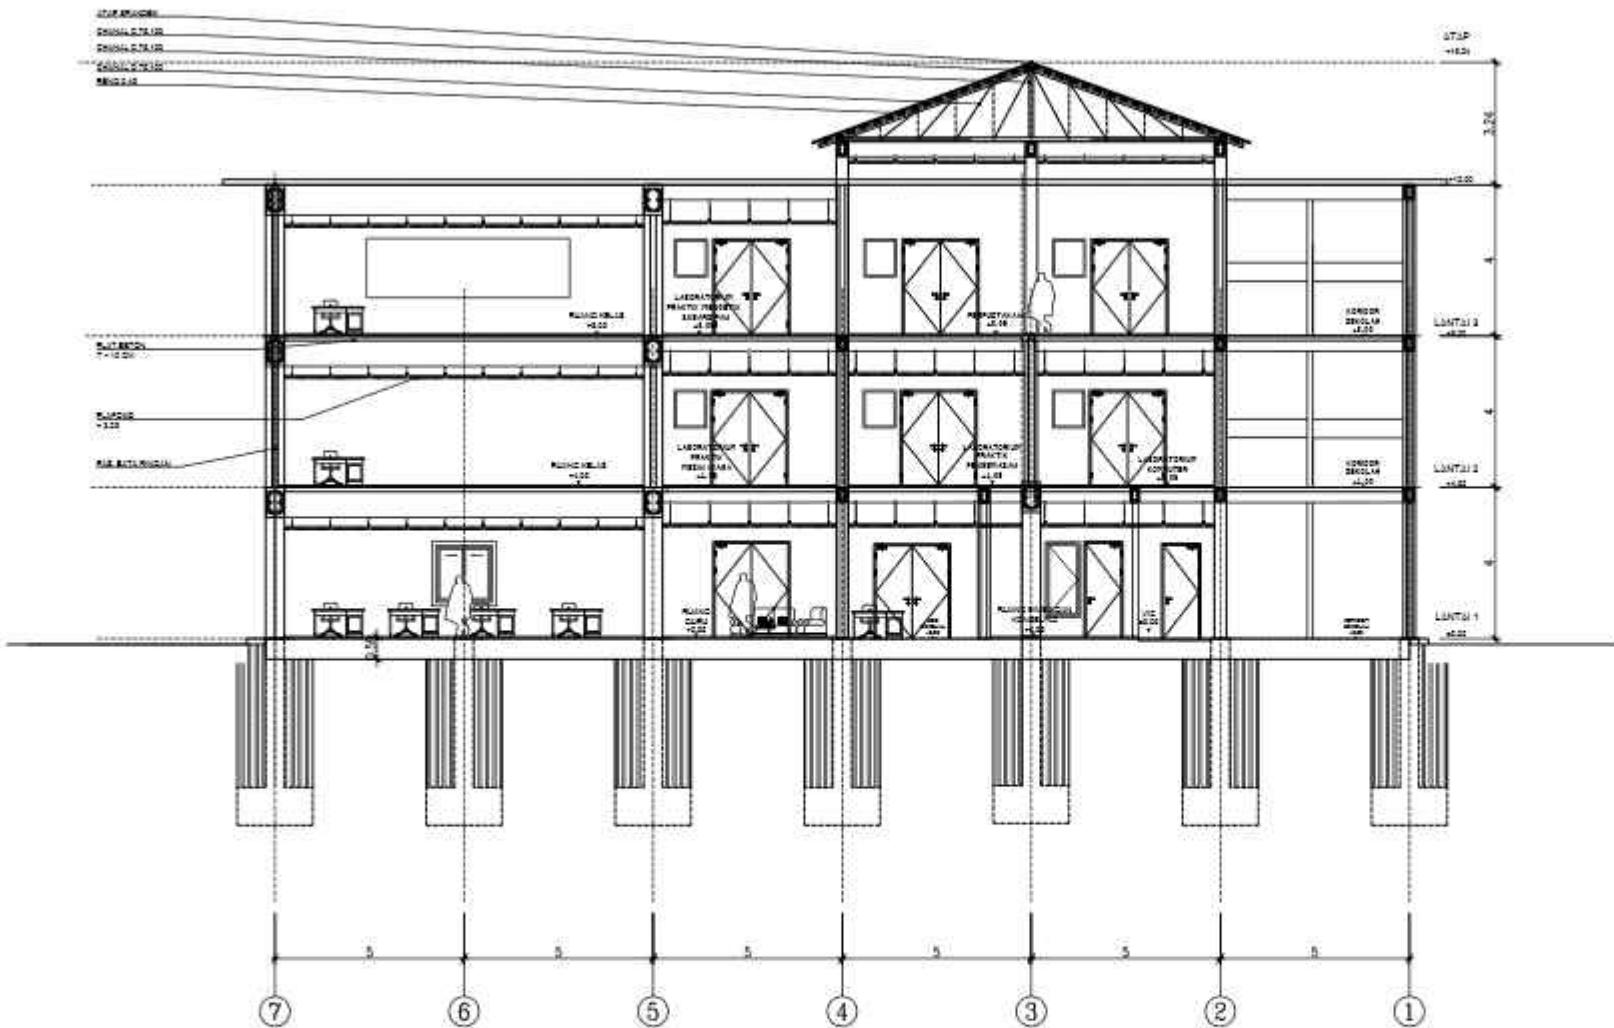

## POTONGAN A SEKOLAH

SKALA 1 : 200

6 202 420



ARSITEKTUR  
UIN MALANG

PRODI TEKNIK ARSITEKTUR  
FAKULTAS SAINS DAN TEKNOLOGI  
UNIVERSITAS ISLAM NEGERI MULYANA SALIK  
BRAHMI NILLANG

JUDUL PERANCANGAN:  
PERANCANGAN SMK DARUL HA SANI  
BOARDING SCHOOL DENGAN  
PENDEKATAN GREEN ARCHITECTURE

LOKASI PERANCANGAN

Sumber Jaya, Kec. Tambun Selatan Kabupaten Bekasi  
Jawa Barat

NAMA MAHASISWA :

EDITION FARNIER

NM

BRACHYCEPHALUS

Engineering Systems

Digitized by srujanika@gmail.com

卷之三

JUDUL GAMBAR :

POTONGAN A  
SEKOLAH

**SKALA :**

1:300

NO. GAMBAR :





**ARSITEKTUR**  
UIN MALANG

PRODI TEKNIK ARSITEKTUR  
FAKULTAS SAINS DAN TEKNOLOGI  
UNIVERSITAS ISLAM NEGERI MULYANA MALANG  
BRAHMA MALLANG

JUDUL PERANCANGAN:

PERANCANGAN SMK DARUL HASANI  
BOARDING SCHOOL DENGAN  
PENDEKATAN GREEN ARCHITECTURE

LOKASI PERANCANGAN:

Sumber Jaya, Kec. Tembur Sejati Kabupaten Batu  
Jawa Barat

NAMA MAHASISWA:

(IZUDIN FAHRIN)

NIM:

17850073

DOSEN PEMBIMBING 1:

Sukmayati Rahman, MT

DOSEN PEMBIMBING 2:

JUDUL GAMBAR:

POTONGAN B  
SEKOLAH

SKALA :

1 : 200

NO. GAMBAR :

7



**POTONGAN B SEKOLAH**

SKALA 1 : 200

4 500 500



## ARSITEKTUR UIN MALANG

PRODI TEKNIK ARSITEKTUR:  
FAKULTAS SAINS DAN TEKNOLOGI  
UNIVERSITAS ISLAM NEGERI MULYANA MALANG  
BRAHMA KALIANG

JUDUL PERANCANGAN:  
**PERANCANGAN SMK DARUL HASANI**  
BOARDING SCHOOL DENGAN  
PENDEKATAN GREEN ARCHITECTURE

LOKASI PERANCANGAN:

Sumber Jaya, Kec. Temburan Selatan Kabupaten Batu  
Jawa Barat

NAMA MAHASISWA:

(IZUDIN FAHRIN)

NIM:

17650073

DOSEN PEMBIMBING 1:

Sukmaya Rahman, MT

DOSEN PEMBIMBING 2:

Aulia Rizkenni M., MT

JUDUL GAMBAR:


DENAH ASRAMA PUTRI  
LANTAI 1

SKALA :

1: 200

NO. GAMBAR :

2

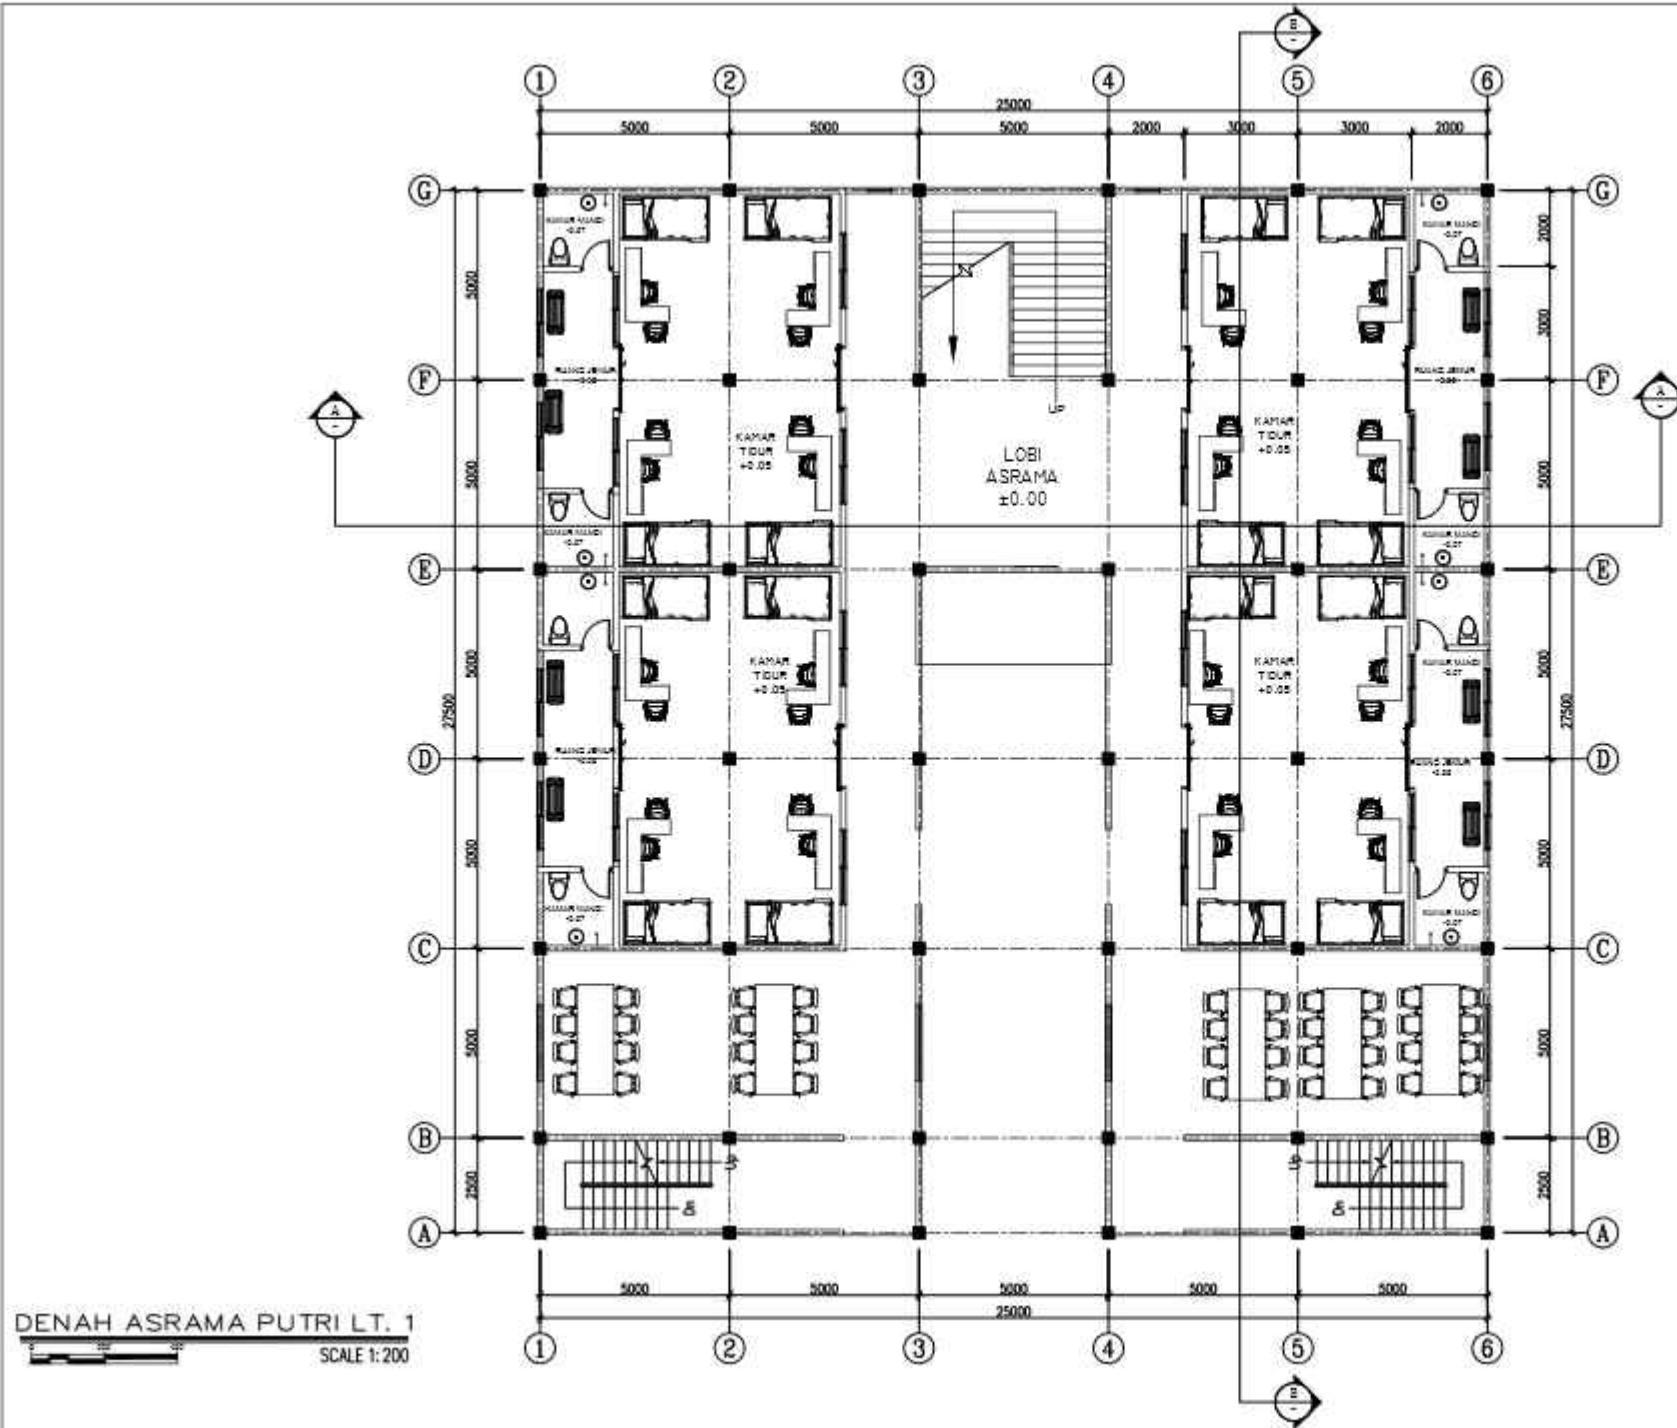



## ARSITEKTUR UIN MALANG

PRODI TEKNIK ARSITEKTUR:  
FAKULTAS SAINS DAN TEKNOLOGI  
UNIVERSITAS ISLAM NEGERI MULYANA MALANG  
BRAHMA KALIANG

JUDUL PERANCANGAN:  
**PERANCANGAN SMK DARUL HASANI**  
BOARDING SCHOOL DENGAN  
PENDEKATAN GREEN ARCHITECTURE

LOKASI PERANCANGAN:

Sumber Jaya, Kec. Temburuan Kabupaten Batu  
Jawa Barat

NAMA MAHASISWA:

(IZUDIN FAHRIN)

NIM:

17850073

DOSEN PEMBIMBING 1:

Sukmaya Rahman, MT

DOSEN PEMBIMBING 2:

Aulia Rizkiann M., MT

JUDUL GAMBAR:


DENAH ASRAMA PUTRI  
LANTAI 2

SKALA :

1 : 200

NO. GAMBAR :

2

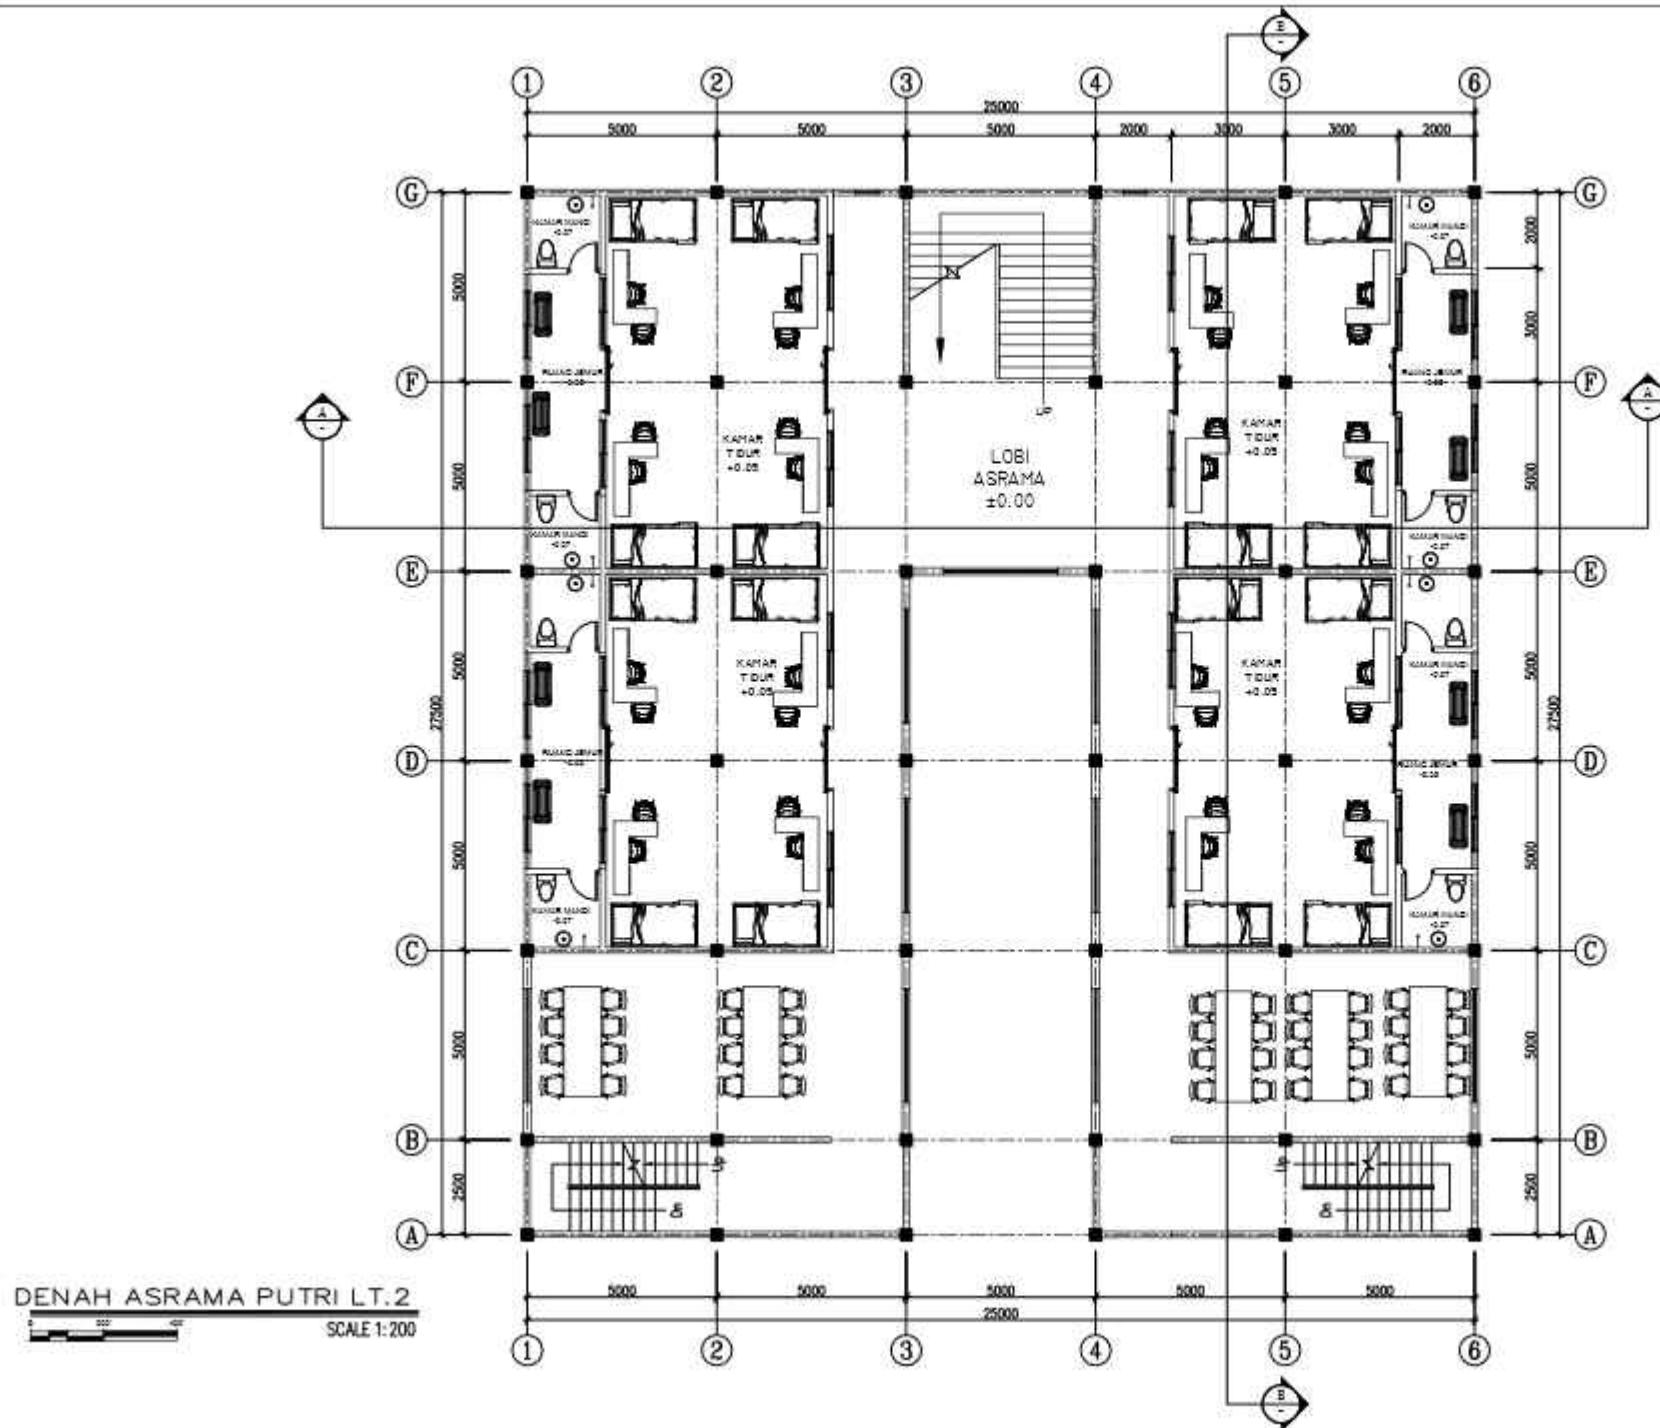



**ARSITEKTUR**  
UIN MALANG

PRODI TEKNIK ARSITEKTUR  
FAKULTAS SAINS DAN TEKNOLOGI  
UNIVERSITAS ISLAM NEGERI MULYANA MALANG  
BRAHMA KALILINGA

JUDUL PERANCANGAN:  
**PERANCANGAN SMK DARUL HASANI**  
BOARDING SCHOOL DENGAN  
PENDEKATAN GREEN ARCHITECTURE

LOKASI PERANCANGAN:

Sumber Jaya, Kec. Temburan Selatan Kabupaten Batu  
Jawa Barat

NAMA MAHASISWA:  
(IZUDIN FAHRIN)  
NIM:  
17850073

DOSEN PEMBIMBING 1:  
Sukmaya Rahman, MT


DOSEN PEMBIMBING 2:  
Aulia Rizkenni M., MT

JUDUL GAMBAR:

DENAH ASRAMA PUTRI  
LANTAI 3

SKALA:  
1: 200

NO. GAMBAR:  
10

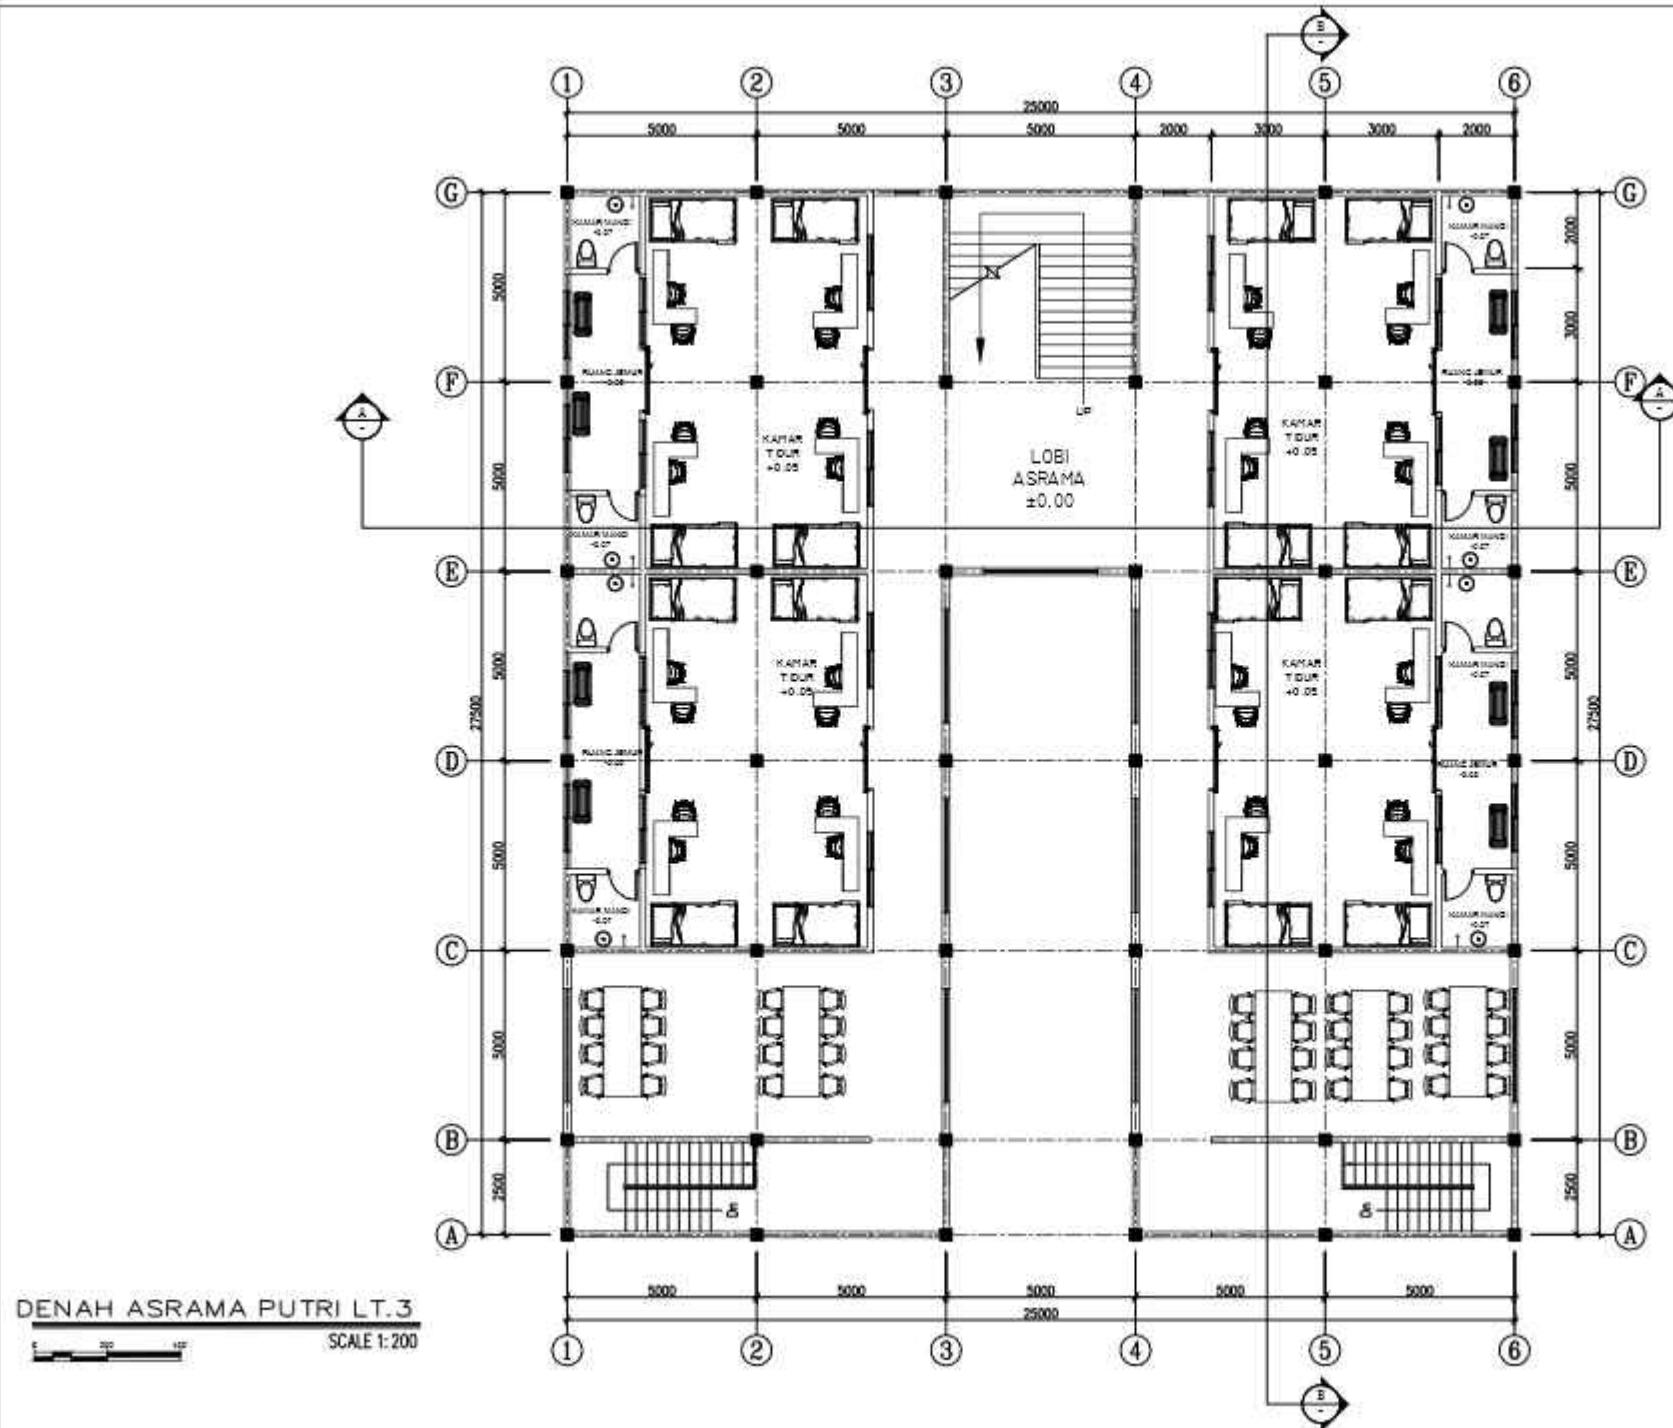



**ARSITEKTUR**  
UIN MALANG

PRODI TEKNIK ARSITEKTUR  
FAKULTAS SAINS DAN TEKNOLOGI  
UNIVERSITAS ISLAM NEGERI MULYANA MULIAH  
SERANG KALIMANTAN

JUDUL PERANCANGAN:  
**PERANCANGAN SMK DARUL HASANI  
BOARDING SCHOOL DENGAN  
PENDEKATAN GREEN ARCHITECTURE**

LOKASI PERANCANGAN:

Sumber Jaya, Kec. Tambun Selatan Kabupaten Bekasi  
Jawa Barat

NAMA MAHASISWA:

(IZUDIN FAHRIN)

NIM:

17850073

DOSEN PEMBIMBING 1:

Sukmayadi Rahman, MT

DOSEN PEMBIMBING 2:

Aulia Fitrianti M., MT

JUDUL GAMBAR:


TAMPAK DEPAN  
ASRAMA PUTRI

SKALA :

1 : 200

NO. GAMBAR :

11

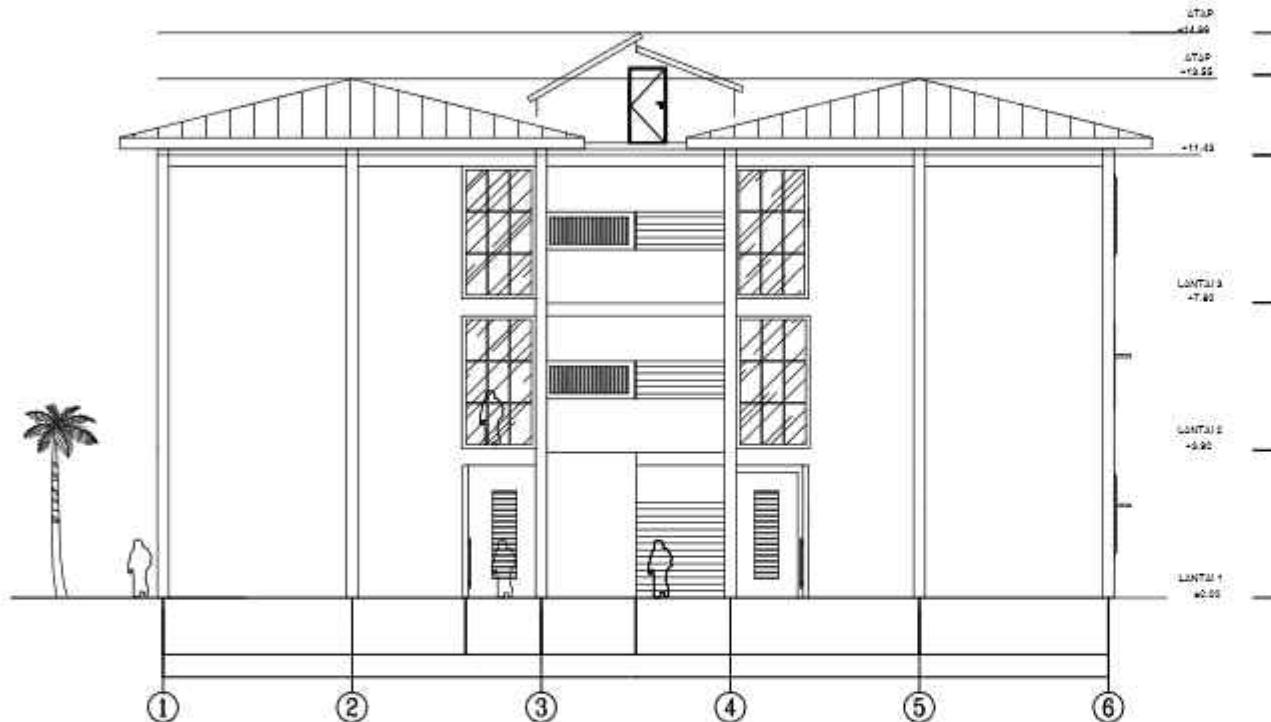

**TAMPAK DEPAN ASRAMA PUTRI**

SKALA 1 : 200





**ARSITEKTUR**  
UIN MALANG

PRODI TEKNIK ARSITEKTUR  
FAKULTAS SAINS DAN TEKNOLOGI  
UNIVERSITAS ISLAM NEGERI MULYANA MALANG  
BROWNS MILANG

JUDUL PERANCANGAN:

PERANCANGAN SMK DARUL HASANI  
BOARDING SCHOOL DENGAN  
PENDEKATAN GREEN ARCHITECTURE

LOKASI PERANCANGAN:

Sumber Jaya, Kec. Tambun Selatan Kabupaten Bekasi  
Jawa Barat

NAMA MAHASISWA:

(IZUDIN FAHMI)

NIM:

17650073

DOSEN PEMBIMBING 1:

Sukmayadi Rahmat, MT

DOSEN PEMBIMBING 2:

Aulia Fitrianti M., MT

JUDUL GAMBAR:


TAMPAK SAMPING  
ASRAMA PUTRI

SKALA :

1 : 200

NO. GAMBAR :

12

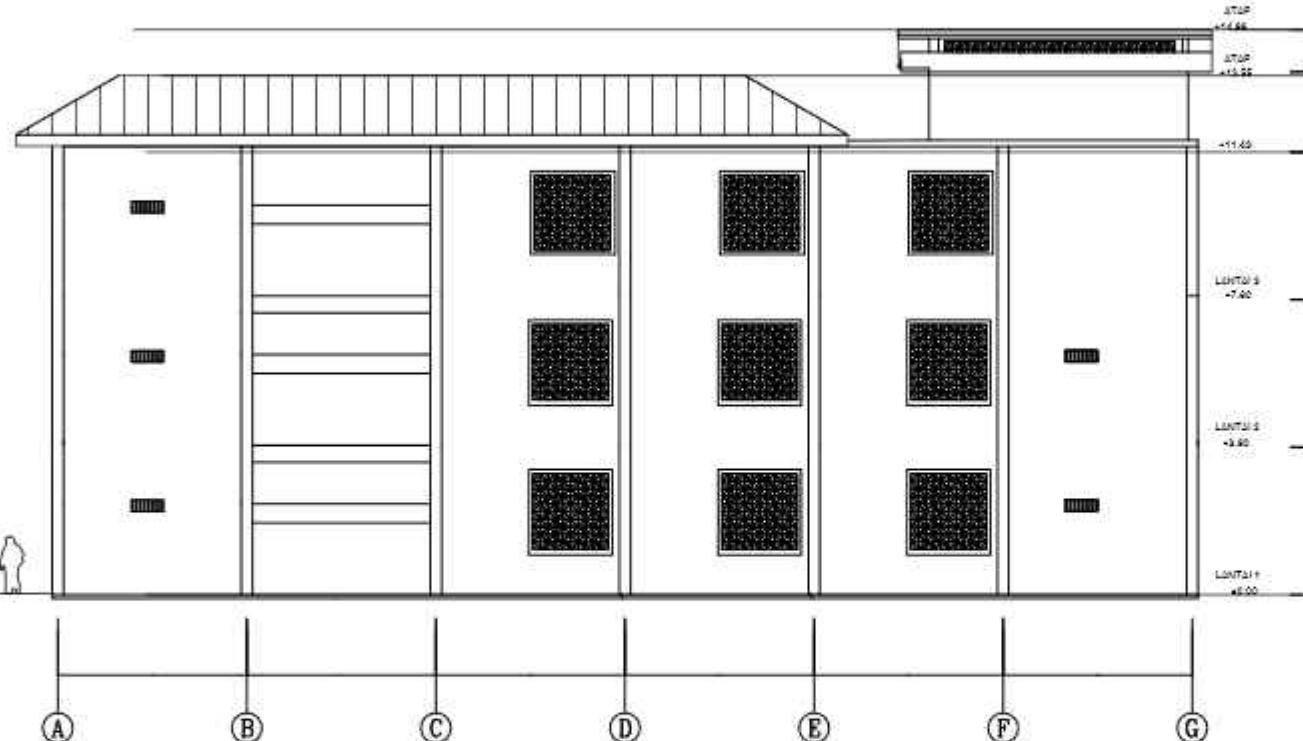

**TAMPAK DEPAN ASRAMA PUTRI**

SKALA 1 : 200





ARSITEKTUR  
UIN MALANG

PRODI TEKNIK ARSITEKTUR  
FAKULTAS SAINS DAN TEKNOLOGI  
UNIVERSITAS ISLAM NEGERI MUIYENKA SALIK  
BRAHIM NILLANG

## JUDUL PERANCANGAN

## PERANCANGAN SMK DARUL HASANI BOARDING SCHOOL DENGAN PENDEKATAN GREEN ARCHITECTURE

#### **LOKASI PERANCANGAN:**

Sumber Jaya, Kec. Tambun Selatan Kabupaten Bekasi  
Jawa Barat

NAMA MAHASISWA :

EDDIE FAHIM

11

17660073

#### **W READING 1**

Submitted: Belmont, NC

1996-1997  
Yearbook

DOSEN PEMERINTAHAN 2

Autor: Ríkhami M., MT


JUDUL GAMBAR:

POTONGAN B  
ASRAMA PUTRI

**SKALA:**

3160

NO GAMBAR

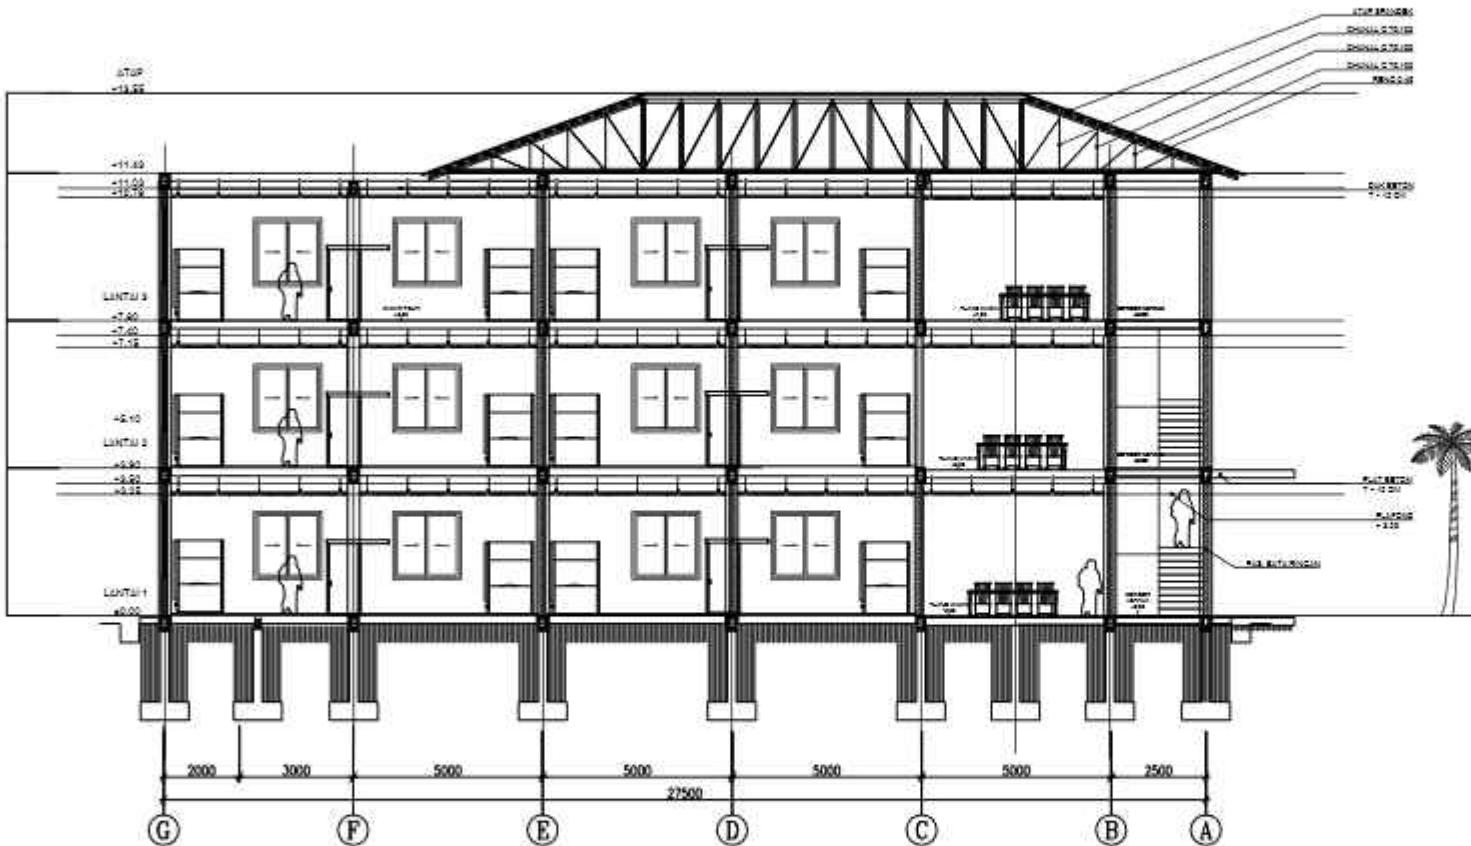

## POTONGAN B ASRAMA PUTRI

SKALA 1 : 200

8 888 888



## ARSITEKTUR UIN MALANG

PRODI TEKNIK ARSITEKTUR  
FAKULTAS SAINS DAN TEKNOLOGI  
UNIVERSITAS ISLAM NEGERI MULYANA  
BANDUNG MALLANG

### JUDUL PERANCANGAN:

PERANCANGAN SMK DARUL HASANI  
BOARDING SCHOOL DENGAN  
PENDEKATAN GREEN ARCHITECTURE

### LOKASI PERANCANGAN:

Sumber Jaya, Kec. Tambun Selatan Kabupaten Bekasi  
Jawa Barat

### NAMA MAHASISWA:

(IZUIN FAHRI)

NIM:

17850073

### DOSEN PEMBIMBING 1:

Sukmayadi Rahman, MT

### DOSEN PEMBIMBING 2:

Aulia Fitrianti, M., MT

### JUDUL GAMBAR:


POTONGAN A  
ASRAMA PUTRI

### SKALA :

1:200

### NO. GAMBAR :

14

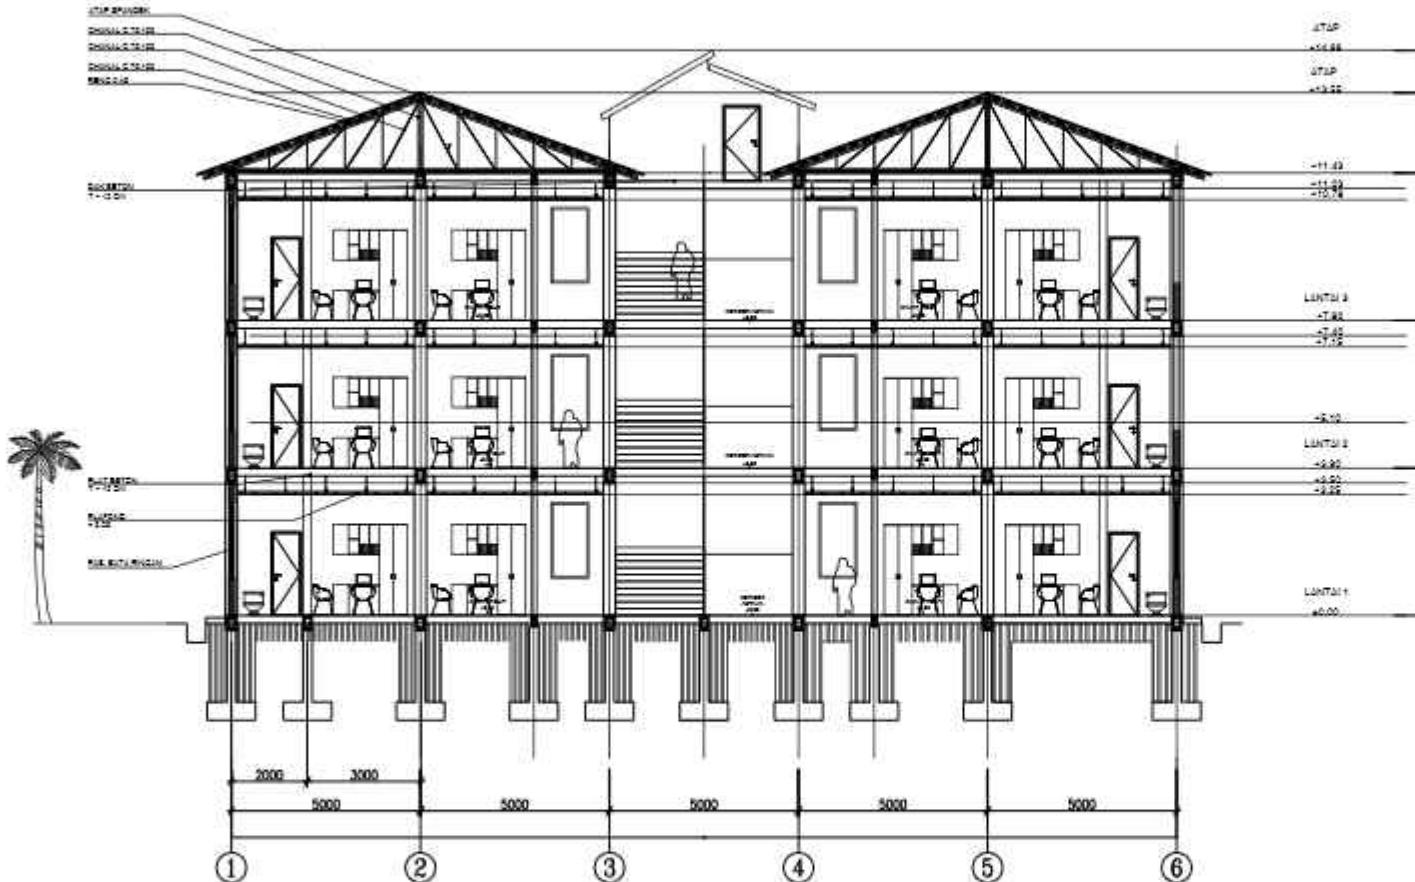

POTONGAN A ASRAMA PUTRI

SKALA 1 : 200

0 200 400



**ARSITEKTUR**  
UIN MALANG

PRODI TEKNIK ARSITEKTUR  
FAKULTAS SAINS DAN TEKNOLOGI  
UNIVERSITAS ISLAM NEGERI MULYANA MALANG  
BRAHMA KALIANG

JUDUL PERANCANGAN:  
**PERANCANGAN SMK DARUL HASANI  
BOARDING SCHOOL DENGAN  
PENDEKATAN GREEN ARCHITECTURE**

LOKASI PERANCANGAN:  
Sumber Jaya, Kec. Tambun Selatan Kabupaten Bekasi  
Jawa Barat

NAMA MAHASISWA:  
(IZUDIN FAHRU)  
NIM:  
17850073

DOSEN PEMBIMBING 1:  
Sukmayadi Rahman, MT


DOSEN PEMBIMBING 2:  
Aulia Fitrianti, M., MT

JUDUL GAMBAR:

DENAH ASRAMA PUTRA  
LANTAI 1

SKALA:  
1 : 200

NO. GAMBAR:  
18

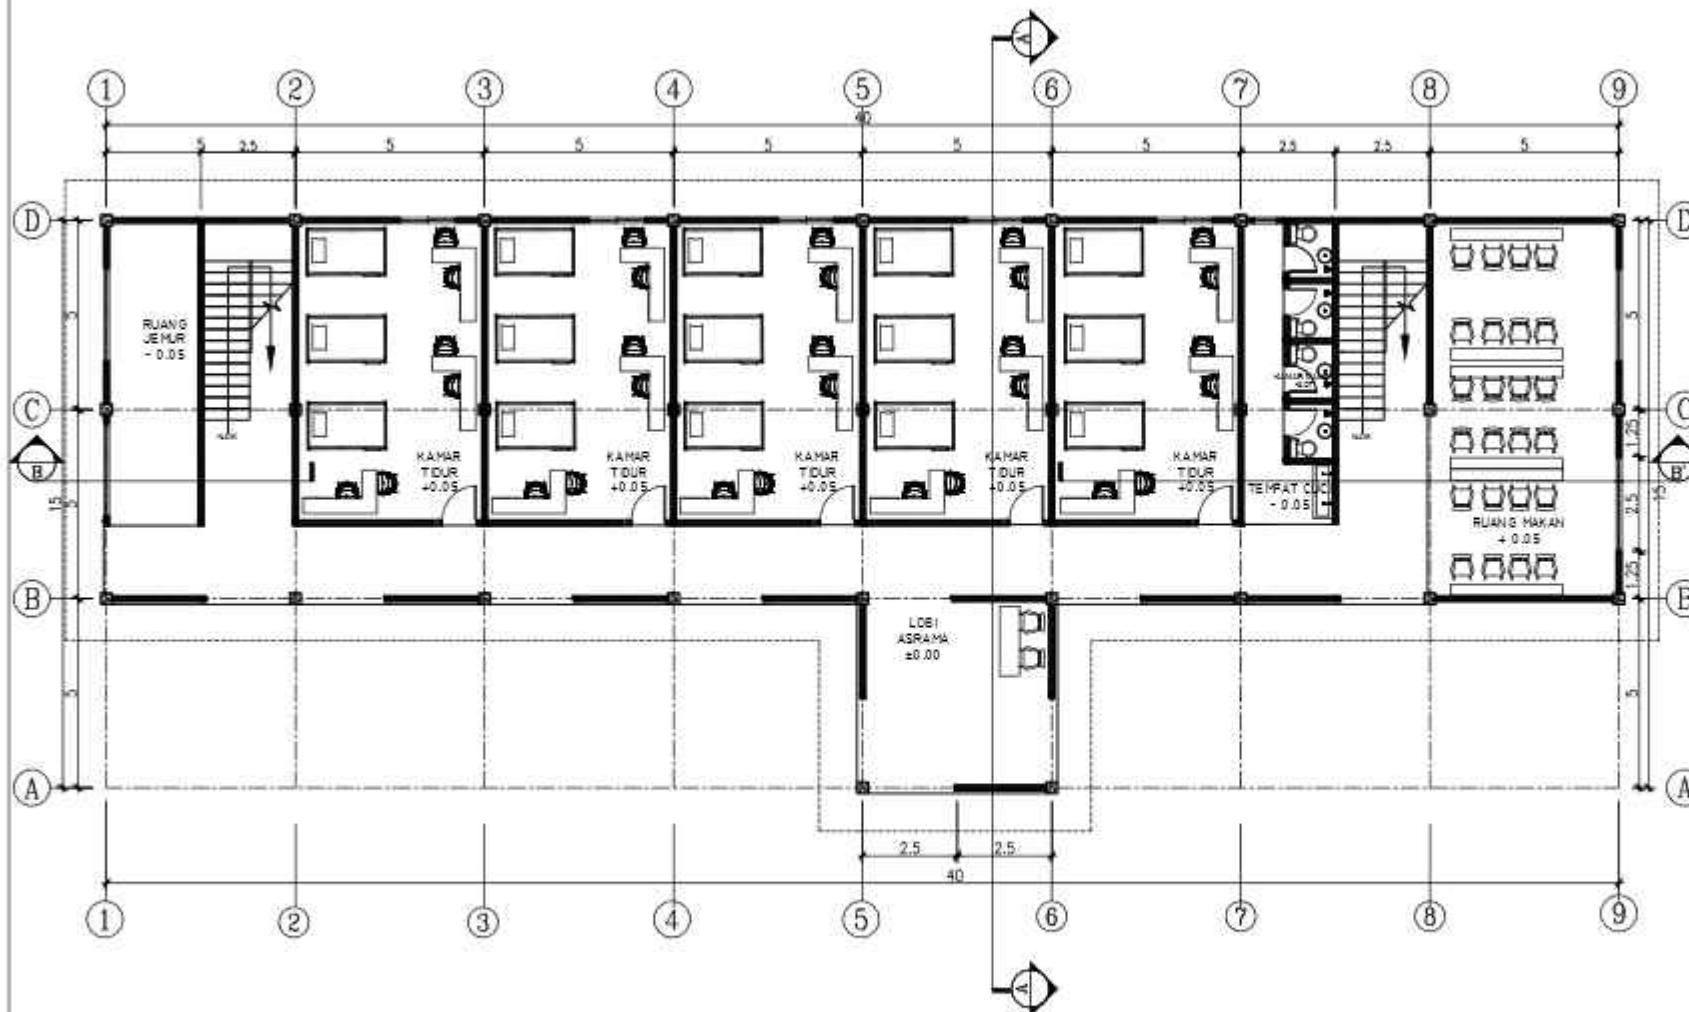

**DENAH LANTAI 1 ASRAMA PUTRA**

SKALA 1 : 200

0 200 400



**ARSITEKTUR**  
UIN MALANG

PRODI TEKNIK ARSITEKTUR  
FAKULTAS SAINS DAN TEKNOLOGI  
UNIVERSITAS ISLAM NEGERI MULYANA MALANG  
BRAHMA KALILINGA

JUDUL PERANCANGAN:  
**PERANCANGAN SMK DARUL HASANI**  
BOARDING SCHOOL DENGAN  
PENDEKATAN GREEN ARCHITECTURE

LOKASI PERANCANGAN:

Sumber Jaya, Kec. Tambun Selatan Kabupaten Bekasi  
Jawa Barat

NAMA MAHASISWA:

(IZUDIN FAHRU)

NIM:

17850073

DOSEN PEMBIMBING 1:

Sukmayadi Rahmat, MT

DOSEN PEMBIMBING 2:

Aulia Fitrianti M., MT

JUDUL GAMBAR:


DENAH ASRAMA PUTRA  
LANTAI 2

SKALA :

1:200

NO. GAMBAR :

1e

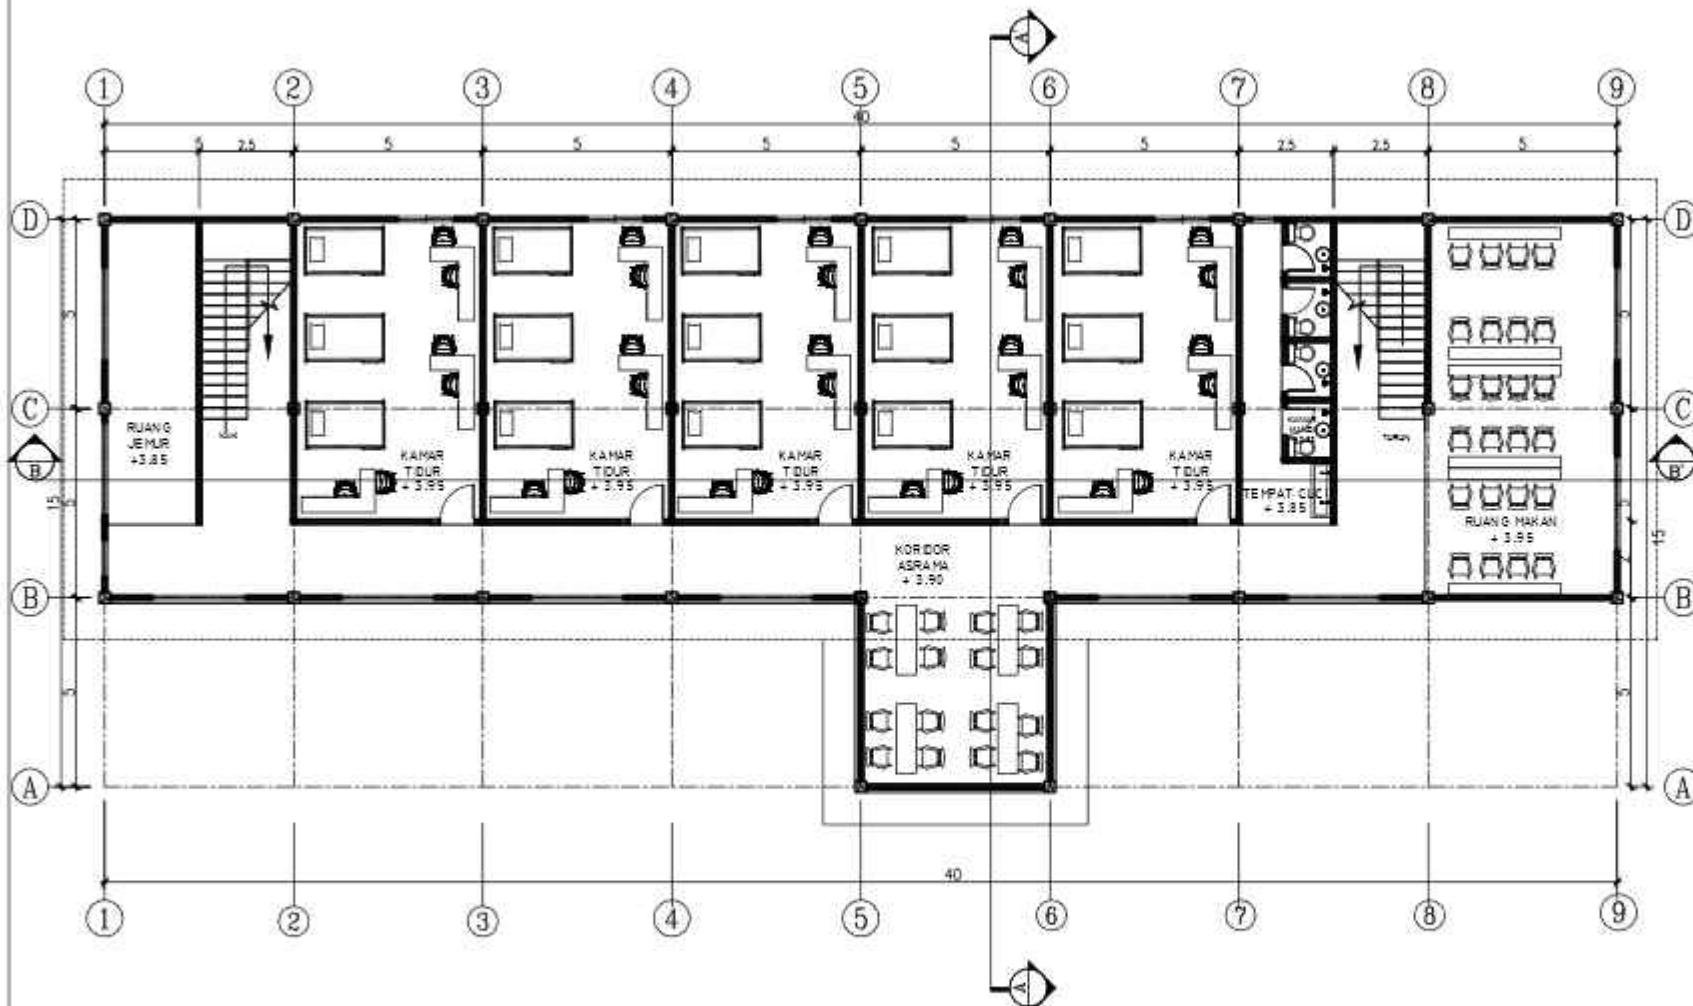

**DENAH LANTAI 2 ASRAMA PUTRA**

SKALA 1:200

0 200 400



**ARSITEKTUR**  
UIN MALANG

PRODI TEKNIK ARSITEKTUR  
FAKULTAS SAINS DAN TEKNOLOGI  
UNIVERSITAS ISLAM NEGERI MUIYENGA MULIA  
BRAHIM HAILANG

JUDUL PERANCANGAN:

PERANCANGAN SMK DARUL HASANI  
BOARDING SCHOOL DENGAN  
PENDEKATAN GREEN ARCHITECTURE

LOKASI PERANCANGAN:

Sumber Jaya, Kec. Tambun Selatan Kabupaten Bekasi  
Jawa Barat

NAMA MAHASISWA:

(IZUDIN FAHRIN)

NIM:

17850073

DOSEN PEMBIMBING 1:

Sukmayadi Rahman, MT

DOSEN PEMBIMBING 2:

Aulia Rikmatni M., MT

JUDUL GAMBAR:


TAMPAK DEPAN  
ASRAMA PUTRA

SKALA :

1 : 200

NO. GAMBAR :

17

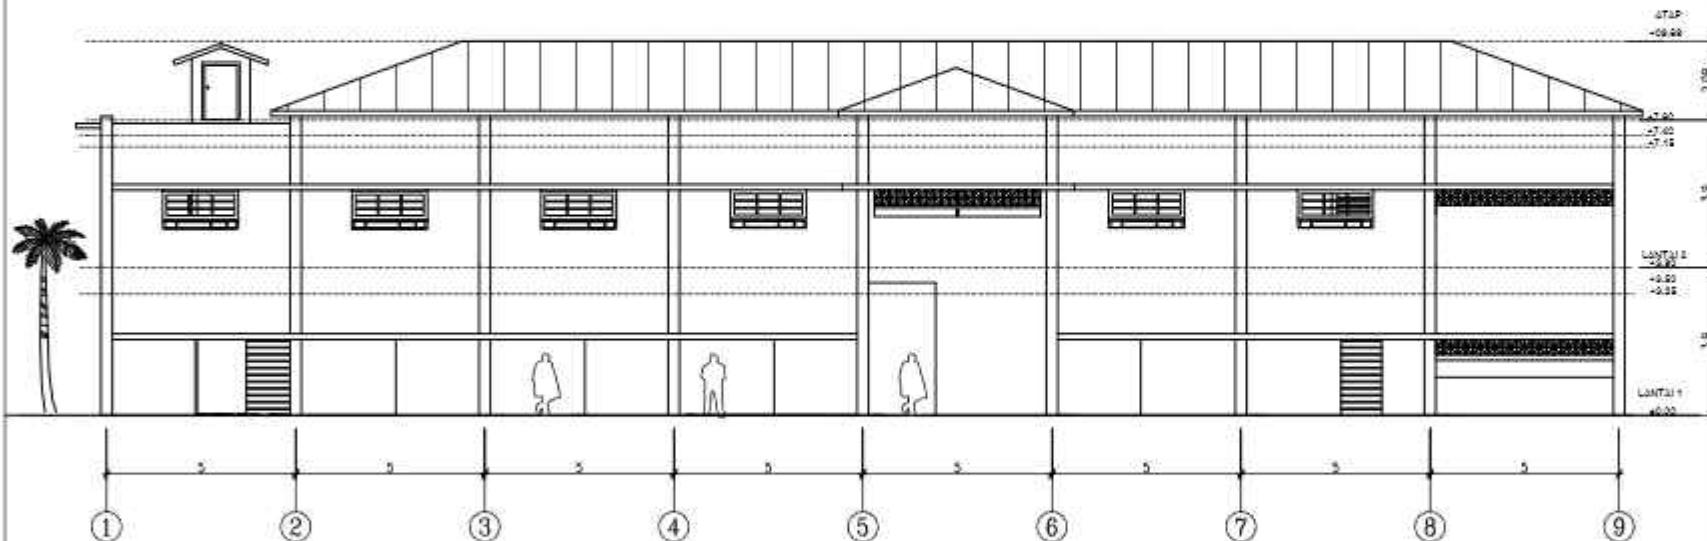

**TAMPAK DEPAN ASRAMA PUTRA**

SKALA 1 : 200

0 200 400



**ARSITEKTUR**  
UIN MALANG

PRODI TEKNIK ARSITEKTUR  
FAKULTAS SAINS DAN TEKNOLOGI  
UNIVERSITAS ISLAM NEGERI MULYANA MALANG  
BRAHMA KALINGA

JUDUL PERANCANGAN:  
**PERANCANGAN SMK DARUL HASANI**  
**BOARDING SCHOOL DENGAN**  
**PENDEKATAN GREEN ARCHITECTURE**

LOKASI PERANCANGAN:

Sumber Jaya, Kec. Tambun Selatan Kabupaten Bekasi  
Jawa Barat

NAMA MAHASISWA:

(ZUDIN FAHMI)

NIM:

17650073

DOSEN PEMBIMBING 1:

Sukmayadi Rahman, MT

DOSEN PEMBIMBING 2:

Aulia Fitrianti, M., MT

JUDUL GAMBAR:


TAMPAK SAMPING  
ASRAMA PUTRA

SKALA :

1 : 200

NO. GAMBAR :

15

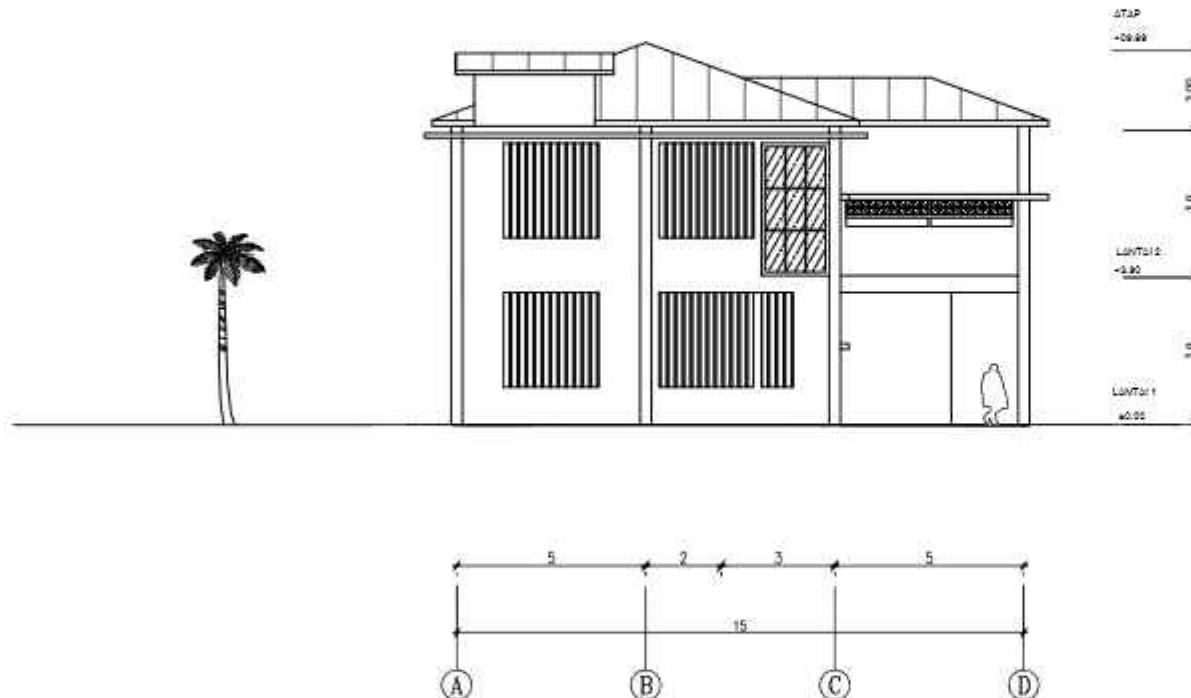

**TAMPAK SAMPING ASRAMA PUTRA**

SKALA 1 : 200





**ARSITEKTUR**  
UIN MALANG

PRODI TEKNIK ARSITEKTUR  
FAKULTAS SAINS DAN TEKNOLOGI  
UNIVERSITAS ISLAM NEGERI MULYANA MALANG  
BRAHMA KALIANG

JUDUL PERANCANGAN:  
**PERANCANGAN SMK DARUL HASANI**  
BOARDING SCHOOL DENGAN  
PENDEKATAN GREEN ARCHITECTURE

LOKASI PERANCANGAN:  
Sumber Jaya, Kec. Tambun Selatan Kabupaten Bekasi  
Jawa Barat

NAMA MAHASISWA:  
(IZUDIN FAHRIN)  
NIM:  
17850073


DOSEN PEMBIMBING 1:  
Sukmayadi Rahman, MT

DOSEN PEMBIMBING 2:  
Aulia Fitrianti, M., MT

JUDUL GAMBAR:  
**POTONGAN A**  
**ASRAMA PUTRA**

SKALA :  
1:200

NO. GAMBAR :  
19

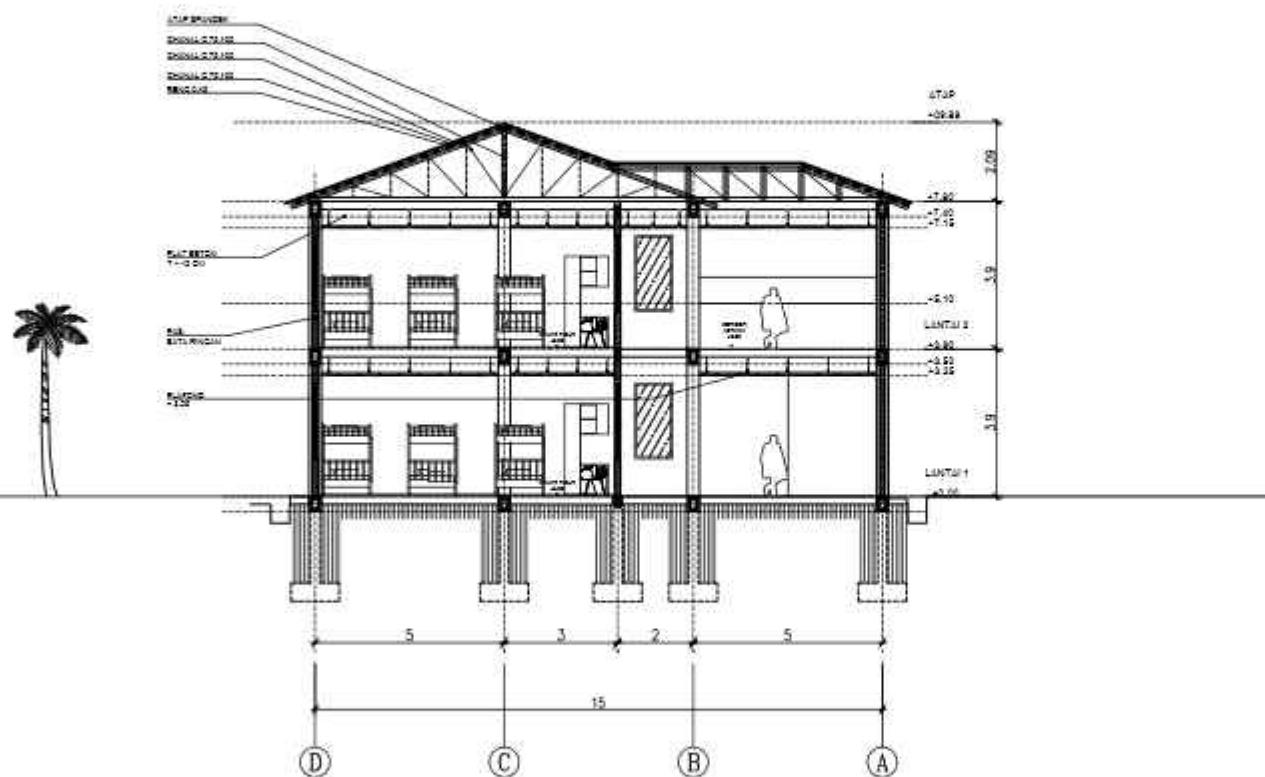

**POTONGAN A ASRAMA PUTRA**

SKALA 1:200

0 200 400



ARSITEKTUR  
UIN MALANG

PRODI TEKNIK ARSITEKTUR:  
FAKULTAS SAINS DAN TEKNOLOGI  
UNIVERSITAS ISLAM NEGERI MUIYENGA MALANG  
BROMO MALANG

JUDUL PERANCANGAN:

PERANCANGAN SMK DARUL HASANI  
BOARDING SCHOOL DENGAN  
PENDEKATAN GREEN ARCHITECTURE

LOKASI PERANCANGAN:

Sumber Jaya, Kec. Tambun Selatan Kabupaten Bekasi  
Jawa Barat

NAMA MAHASISWA:

(ZUDIN FAHRI)

NIM:

17850073

DOSEN PEMBIMBING 1:

Sukmayadi Rahman, MT

DOSEN PEMBIMBING 2:

Aulia Fitrianti M., MT

JUDUL GAMBAR:


POTONGAN B  
ASRAMA PUTRA

SKALA :

1 : 200

NO. GAMBAR :

20

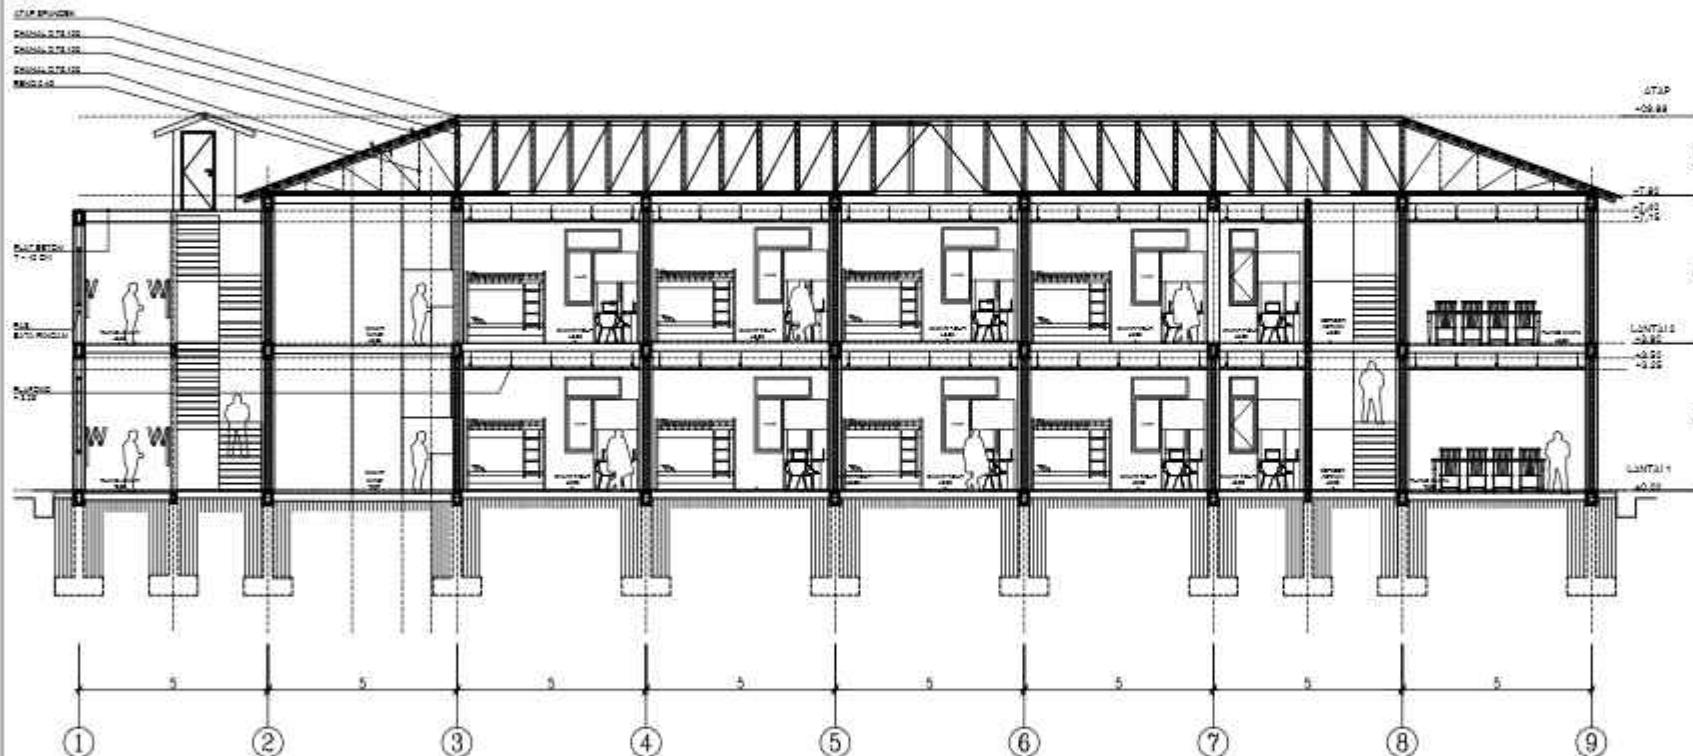

POTONGAN B ASRAMA PUTRA

SKALA 1 : 200

0 300 600



## ARSITEKTUR UIN MALANG

PRODI TEKNIK ARSITEKTUR  
FAKULTAS SAINS DAN TEKNOLOGI  
UNIVERSITAS ISLAM NEGERI MUIYENGA MALLIK  
GROBONG KALONG

### JUDUL PERANCANGAN:

PERANCANGAN SMK DARUL HASANI  
BOARDING SCHOOL DENGAN  
PENDEKATAN GREEN ARCHITECTURE

### LOKASI PERANCANGAN:

Sumber Jaya, Kec. Tambun Selatan Kabupaten Bekasi  
Jawa Barat

### NAMA MAHASISWA:

(IZUDIN FAHRI)

NIM:

17850073

### DOSEN PEMBIMBING 1:

Sukmaya Rahmat, MT

### DOSEN PEMBIMBING 2:

Aulia Fitrianti, M., MT

### JUDUL GAMBAR:


DENAH MUSHOLLA

SKALA :

1 : 200

NO. GAMBAR :

21

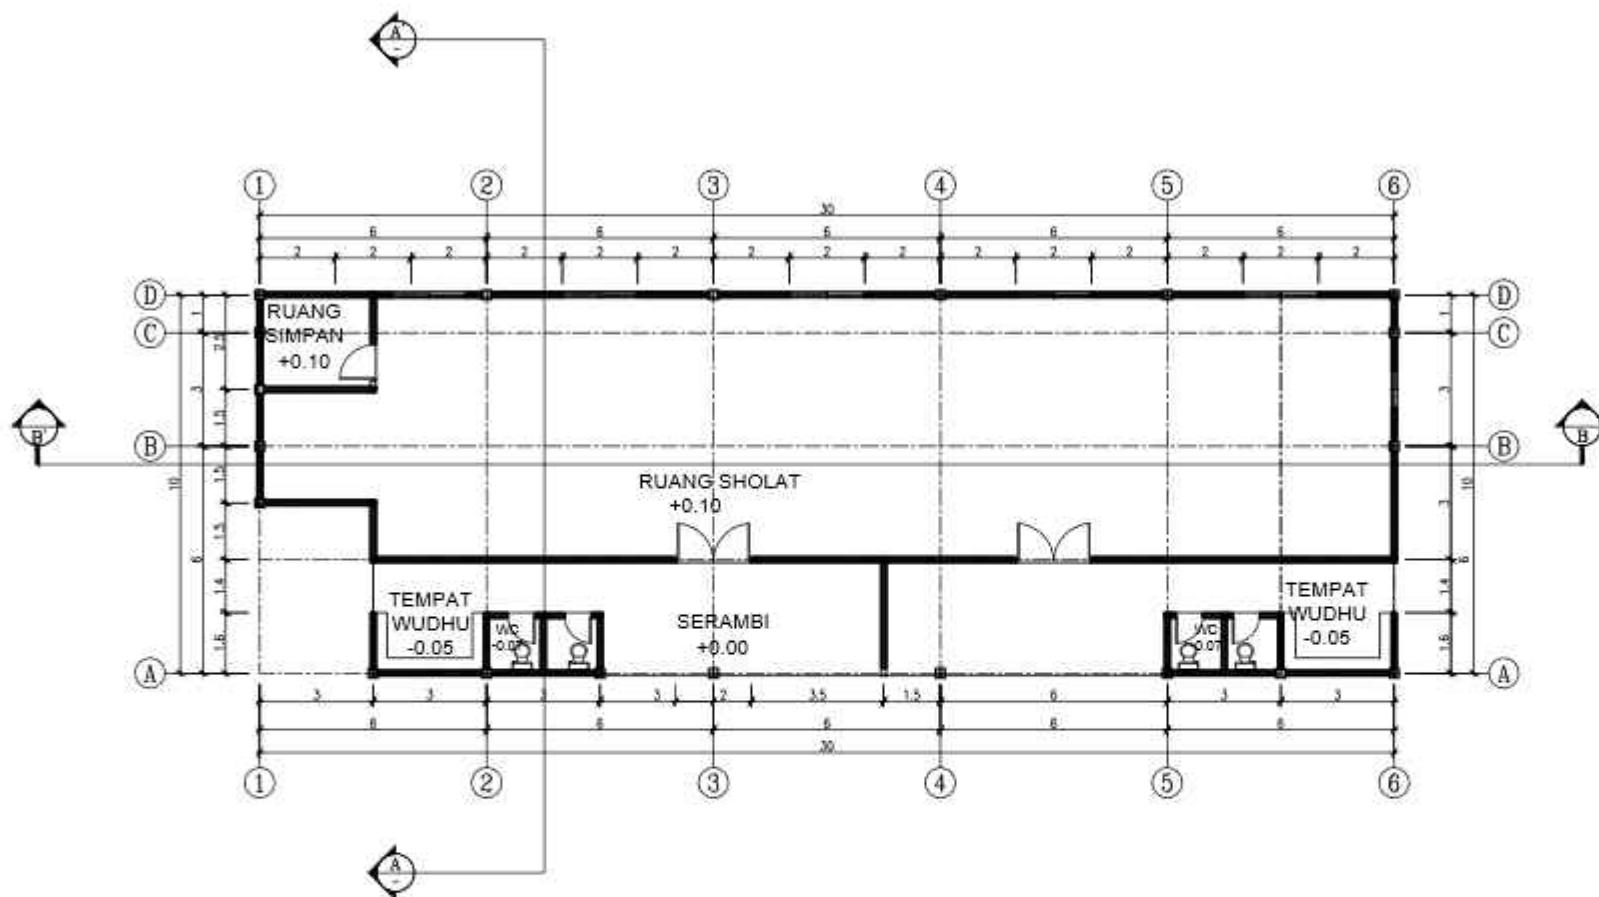

DENAH MUSHOLA

SKALA 1 : 200

0 200 400



## ARSITEKTUR UIN MALANG

PRODI TEKNIK ARSITEKTUR  
FAKULTAS SAINS DAN TEKNOLOGI  
UNIVERSITAS ISLAM NEGERI MULYANEGARA  
GRAHAM MULANG

### JUDUL PERANCANGAN :

PERANCANGAN SMK DARUL HASANI  
BOARDING SCHOOL DENGAN  
PENDEKATAN GREEN ARCHITECTURE

### LOKASI PERANCANGAN:

Sumber Jaya, Kec. Tambon Selatan Kabupaten Bekasi  
Jawa Barat

### NAMA MAHASISWA:

IZUDIN FAHMI  
NM :  
17860073

### DOSEN PEMBIMBING 1:

Surmayati Rahmani, MT.

### DOSEN PEMBIMBING 2:

Aulia Pekannni M., MT.

### JUDUL GAMBAR:

TAMPAK  
MUSHOLA



SKALA :  
1: 200

NO. GAMBAR :  
22




## TAMPAK DEPAN

SKALA 1: 200

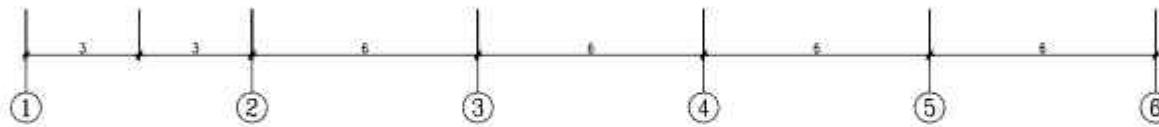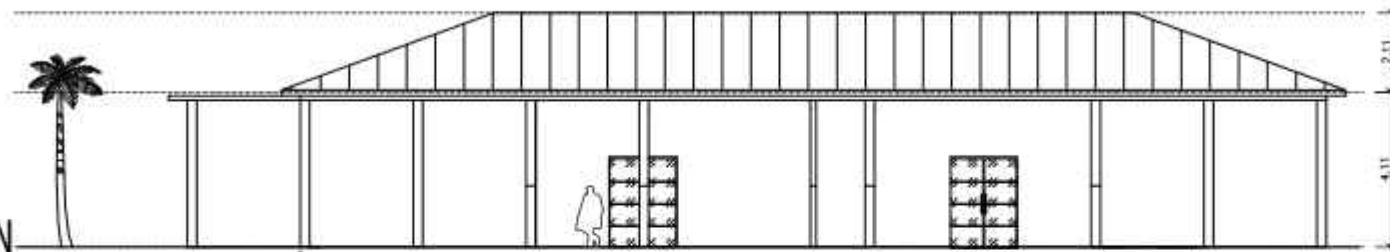

## TAMPAK SAMPING

SKALA 1: 200

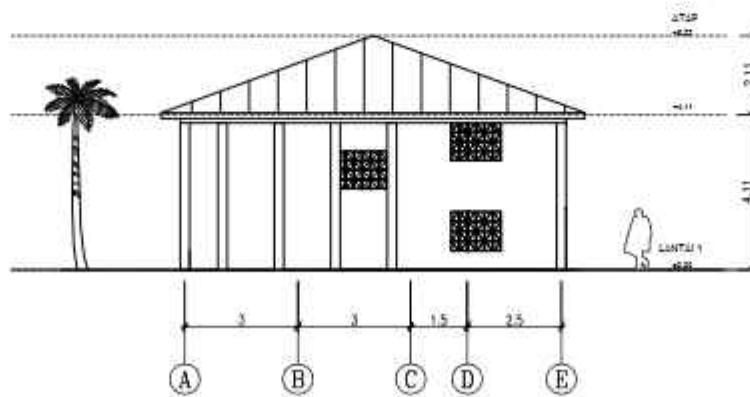



**ARSITEKTUR**  
UIN MALANG

PRODI TEKNIK ARSITEKTUR  
FAKULTAS SAINS DAN TEKNOLOGI  
UNIVERSITAS ISLAM NEGERI MUIYEN MALLIK  
GROBONG MALLANG

JUDUL PERANCANGAN:

PERANCANGAN SMK DARUL HASANI  
BOARDING SCHOOL DENGAN  
PENDEKATAN GREEN ARCHITECTURE

LOKASI PERANCANGAN:

Sumber Jaya, Kec. Temburan Selatan Kabupaten Batu  
Jawa Barat

NAMA MAHASISWA:

(IZUDIN FAHRIN)

NIM:

17850073

DOSEN PEMBIMBING 1:

Sukmayadi Rahmat, MT

DOSEN PEMBIMBING 2:

Aulia Fitrianti, M., MT

JUDUL GAMBAR:


POTONGAN MUSHOLA

SKALA :

1 : 200

NO. GAMBAR :

23

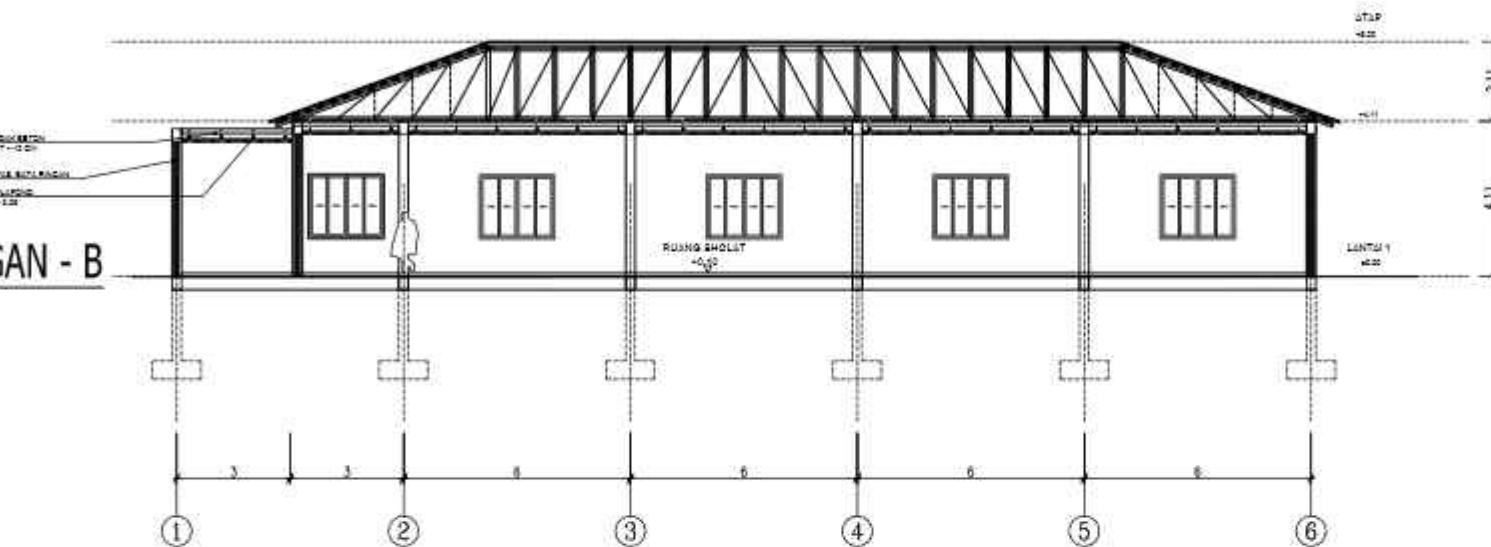



# GROWING WITH NATURE

**PENDIDIKAN**

Yayasan Daul Hasan merupakan sebuah yayasan yang memiliki rektorat formal berbasis keislaman di Sp. Pulo RT03 RW.05 Desa Sumberjaya, Kec. Tambun Selatan Kab. Bekasi, Jawa Barat memiliki berbagai jenjang sekolah mulai TK, SD, dan SMP. Visi yayasan adalah membangun Hasan untuk membangun seorang siswa yang dapat mengikuti perkembangan zaman dengan baik.

**LOKASI**

Lokasi perancangan berada pada Kabupaten Bekasi yang memiliki rekrekasi dan pemukiman agama. Tapak yang berada di pinggir pemukiman dengan cenderung pada tanah lembab terfertilisasi dengan lengkap.

**NILAI KEISLAMAN**

Al-Qur'an menjelaskan banyak tentang pendidikan dalam gaya hidupnya, salah satu artinya adalah 'Hai orang-orang terimah, salat pada waktu dikatakan kepadamu: 'Berlajahlah dalam hal-hal' ; maka lapangkanlah niscaya Allah akan memberi kepadamu untumku. Dan apabila dikatakan: 'Berdirilah kamu', maka berdirilah, niscaya Allah akan meninggalkan ilmu pengetahuan beberapa apa yang kamu kerjakan.' (QS. Al-Mujadalah : 11).

Pendidikan dapat diterapkan dalam bentuk sekolah berdasarkan penyelarasan pendidikan formal, sedangkan tugas lingkungan sebenarnya, yaitu memperbaiki dan berikan dasar dasar perkembangan masyarakat, dan kompleksnya tanaman sosial yang ada.

**ARSITEKTUR HIJAU**

<b>FLEXIBILITY</b>	<b>REUSE</b>	<b>PENGOLAHAN AIR</b>	<b>EFEKSI ENERGI</b>	<b>SIMPATI</b>	<b>KESEMBANGAN LINGKUNGAN</b>

Menciptakan desain yang dapat beradaptasi dengan perkembangan teknologi yang berkembang.

Mendaur ulang bahan-bahan bekas atau mengintegrasikan bahan yang sudah tidak untuk menggunakan limbah konstruksi.

Memanfaatkan air secara efisien, Meminimalkan konsumsi energi dengan strategi efisiensi termal, pencalayaan alami, dan penggunaan teknologi hemat energi.

Mengintegrasikan bangunan sederhana, baik dalam bentuk maupun lingkungan dampak minimal, seperti meminimalkan desain bioklimatik yang mengurangi konsumsi energi.

**GROWING WITH NATURE**

**WATER CONSERVING**

Penerapan sistem Pengolahan Air Hujan: Desain yang memasukkan sistem pengolahan air hujan untuk digunakan kembali dalam keperluan non-potable, seperti irigasi tanaman atau untuk membersihkan banjir. Pencegahan banjir dari air limpahan juga dapat dicapai dengan pembuatan Kolam hujan.

**INDOOR AND OUTDOOR**

penerapan rasa alam pada area indoor dan outdoor bangunan untuk kenyamanan pengguna. Bukan lebar, tetapi untuk memantau penggunaan bangunan berfungsi untuk ke luar tapak. Vegetasi peneuh dan sesuai untuk kenyamanan sirkulasi outdoor.

**ENERGY SAVING**

Penggunaan bukan lebar pada bangunan untuk mengurangi penggunaan alat pasca-solar panel. Penggunaan solar panel juga untuk mengurangi penggunaan energi listrik dan PLN.

**ASRAMA PUTRI**

**ASRAMA PUTRA**

**SEKOLAH**

**MUSHOLA**

**C O M P A C T**

# Perancangan Sekolah Menengah Kejuruan Berbasis Asrama

Pendidikan merupakan sebuah kebutuhan primer bagi semua manusia, hal ini dikarenakan manusia merupakan makhluk berakal dan akal manusia berfungsi mengarahkan budi.

Pendidikan meliputi Seni, praktek, atau profesi sebagai pengajar ilmu yang sistematis atau pengajaran yang berhubungan dengan prinsip dan metode-metode mengajar, pengawasan dan bimbingan murid dalam arti luas digantikan dengan istilah pendidikan

Al-Quran menjelaskan banyak tentang pendidikan dalam ayat-ayatnya, salah satu artinya adalah “Hai orang-orang beriman apabila dikatakan kepadamu: “berlapang-lapanglah dalam majlis”, maka lapangkanlah niscaya Allah akan memberi kelapangan untukmu. dan apabila dikatakan: “berdirilah kamu”, maka berdirilah, niscaya Allah akan meninggikan orang-orang yang beriman di antaramu dan orang-orang yang diberi ilmu pengetahuan beberapa derajat. dan Allah maha mengetahui apa yang kamu kerjakan.” (Q.S. Al-Mujadalah : 11) “

Yayasan Darul Hasani merupakan sebuah Yayasan yang mengelola pendidikan formal berbasis keislaman yang memiliki berbagai jenjang sekolah,dimulai TK, SD, dan SMP.

Visi yayasan adalah membangun generasi qurani yang juga menginisiasi yayasan Darul Hasani untuk membangun sebuah sekolah lanjutan SMK dengan metode asrama dengan melibatkan al-quran kedalam semua kegiatan murid selama 24 jam layaknya pesantren tafsidz quran

Nama : Izudin Fahmi / 17660073

Pembimbing I : Sukmayati Rahmah M.T.

Pembimbing II : Aulia Fikriarini M., M.T

Lokasi : Kp. Pulo RT.003 RW. 035 Desa Sumberjaya, Kec. Tambun Selatan Kab. Bekasi, Jawa Barat

Luas Tapak : 5037,65 m<sup>2</sup>

Perancangan ini menggunakan pendekatan arsitektur hijau yang dapat meminimalisir energi yang digunakan untuk bangunan dengan penggunaan 24 jam dan dapat berkelanjutan sesuai dengan pertumbuhan murid murid asrama nantinya. Pendekatan arsitektur hijau juga diterapkan untuk menjaga kondisi alam sekitar yang sebagian besar merupakan permukiman.





Pada rancangan terdapat area yang memiliki leveling yang bersfungsi sebagai podium untuk upacara atau sebagai tempat duduk untuk kegiatan belajar mengajar ataupun ruang komunal bersama. ruang terbuka tersebut dilengkapi dengan vegetasi peneduh dan rumput sebagai ground cover yang berfungsi untuk menambahkan elemen alam pada ruang kegiatan sehingga memberikan kenyamanan bagi pengguna.



Penerapan pendekatan Green Architecture dalam perancangan SMK Darul Hasanah Boarding School memiliki potensi besar dalam menciptakan lingkungan belajar yang berkelanjutan dan ramah lingkungan.

Melalui perancangan bangunan sekolah, ditemukan bahwa penggunaan material ramah lingkungan, penerapan teknologi energi terbarukan, serta desain yang memperhatikan pencahayaan alami dan sirkulasi udara dapat secara signifikan mengurangi dampak lingkungan sekaligus meningkatkan efisiensi sumber daya.

Sementara itu, dalam perancangan asrama penghafal Quran, fokus pada kenyamanan ruang, penggunaan material yang mendukung kebutuhan akustik, dan integrasi elemen-elemen alam yang memberikan kontribusi besar terhadap lingkungan belajar yang mendukung proses pembelajaran yang efektif.

