





#### LAPORAN TUGAS AKHIR

PERANCANGAN
EDUCATIONAL PARK DI
KABUPATEN GRESIK JAWA
TIMUR DENGAN
PENDEKATAN GREEN
ARCHITECTURE

#### Oleh:

SA'ADATUL BARIYYAH EL WAHIDIAH (18660120)

#### Dosen Pembimbing:

DR. NUNIK JUNARA, MT TARRANITA KUSUMA DEWI, M.T

Prodi Teknik Arsitektur Fakultas Sains dan Teknologi UIN Maulana Malik Ibrahim Malang 2023

#### LEMBAR PENGESAHAN DOSEN PEMBIMBING TUGAS AKHIR

Tugas akhir yang disusun oleh Sa'adatul Bariyyah El Wahidiah ini telah diperiksa dan disetujui oleh pembimbing untuk diuji

Malang, 28 November 2023

Pembimbing I,

Pembimbing II,

<u>Dr. Nunik Junara, M.T</u> NIP. 19710426 2005012 005 <u>Tarranita Kusumadewi, M.T</u> NIP. 19790913 20060422 001

ERIAN Mengetahui, Sans Dan Jesan Standi Teknik Arsitektur

ON Wurk Junara, M.T

NIP. 19710426 2005012 005

#### LEMBAR PENGESAHAN DEWAN PENGUJI TUGAS AKHIR

Laporan Tugas Akhir ini telah dipertahankan di hadapan dewan penguji dan diterima sebagai salah satu syarat memperoleh gelar Sarjana Arsitektur (S.Ars) di UIN Maulana Malik Ibrahim Malang

#### Oleh:

Sa'adatul Bariyyah El Wahidiah 18660120

Judul

Perancangan Educational Park di Kabupaten Gresik Jawa Timur

dengan Pendekatan Green Architecture

Tanggal Ujian

Malang, 28 November 2023

Disetujui oleh

NIP. 19381024 200501 1 003

(Ketua Penguji)

Gat. Gautama, M.T

(Anggota Penguji 1)

NIP. 19710426 200501 2 005

(Anggota Penguji 2)

Tarranita Kusumadewi, M.T.

NIP. 19790913 20060422 001

(Anggota Penguji 3)

Mengetanui, Program Studi Teknik Arsitektur

#### PERNYATAAN ORISINALITAS KARYA

Saya yang bertandatangan di bawah ini:

Nama : Sa'adatul Bariyyah El Wahidiah

NIM : 18660120

Program Studi : Teknik Arsitektur : Sains dan Teknologi

Dengan ini saya menyatakan, bahwa isi sebagian maupun keseluruhan laporan Tugas Akhir saya dengan judul

PERANCANGAN EDUCATIONAL PARK DI KABUPATEN GRESIK JAWA TIMUR DENGAN PENDEKATAN GREEN ARCHITECTURE

adalah benar - benar hasil karya intelektual mandiri, diselesaikan tanpa menggunakan bahan - bahan yang tidak diijinkan dan bukan merupakan karya pihak lain yang saya akui sebagai karya sendiri. Apabila ternyata pernyataan ini tidak benar, saya bersedia menerima sanksi yang berlaku

Malang, 28 November 2023

METERAL TEMPEL 372AKX797134028

se augun pariyyah El Wahidiah

NIM. 18600120

#### LEMBAR KELAYAKAN CETAK

Berdasarkan hasil evaluasi dan Sidang Tugas Akhir 2023, yang bertandatangan di bawah ini selaku dosen Ketua Penguji, Anggota Penguji 1, Anggota Penguji 2, Anggota Penguji 3 menyatakan mahasiswa berikut:

Nama

: Sa'adatul Bariyyah El Wahidiah

NIM

: 18660120

Judul

: Perancangan Educational Park di Kabupaten Gresik Jawa Timur dengan

Pendekatan Green Architecture

Tanggal Ujian

: Malang, 28 November 2023

Telah melakukan revisi sesuai catatan revisi dan dinyatakan LAYAK cetak berkas/laporan Tugas Akhir ini disusun dan dijadikan bukti pengumpulan berkas Tugas Akhir Tahun 2023.

Malang, 28 November 2023 Mengetahui,

Ketua Penguji,

Anggota Pengguji 1,

Prof. Agung Sedayu, M.T

NIP. 19781024 200501 1 003

Ach. Gat. Gautama, M.T NIP. 19760418 200801 1 009

Anggota Pengguji 2,

Anggota Pengguji 3,

Dr. Nunik Junara, M.T

NIP. 19710426 200501 2 005

<u>Tarranita Kusumadewi, M.T</u> NIP. 19790913 20060422 001

#### KATA PENGANTAR

Assalaamu'alaikum Wr. Wb.

Bismillah puji syukur penulis panjatkan kepada Allah SWT. yang telah melimpahkan taufik, hidayah, dan rahman rahim-Nya sehingga mampu dan dapat menyelesaikan penyusunan laporan Tugas Akhir dengan judul "Perancangan Educational Park di Kabupaten Gresik Jawa Timur dengan Pendekatan Green Architecture" ini sebagai salah satu persyaratan dalam memperoleh gelar Sarjana Arsitektur (S.Ars) di Program Studi Teknik Arsitektur. Sholawat serta salam semoga tetap tercurahkan kepada Nabiyullah Muhammad SAW., yang telah menuntun kita ke jalan yang terang yaitu Ad dinul Islam.

Penulis menyadari dalam laporan Tugas Akhir ini masih banyak kekurangan dan membutuhkan penyempurnaan. Oleh karena itu diperlukan banyak penelitian yang berkelanjutan sesudahnya untuk memberikan semakin banyak sumbangan pengetahuan.

Dalam penulisan laporan ini, penulis tidak terlepas dari kesulitan - kesulitan yang dihadapi, namun berkat bimbingan serta bantuan dari berbagai pihak, kesulitan itu dapat teratasi. Sehingga penulis mengucapkan banyak terima kasih yang sebesar - besarnya kepada pihak yang ikut serta berpartisipasi dan bersedia mengulurkan tangan dan dukungannya untuk membantu dalam menyelesaikan semua proses ini, diantaranya yaitu:

- 1. Ibu Dr. Nunik Junara, M.T dan Ibu Tarranita Kusumadewi, M.T selaku pembimbing penulis serta Ketua Program Studi Teknik Arsitektur dan Dosen Wali yang telah berkenan memberikan solusi serta tambahan ilmu dalam penyusunan laporan dan segala berkas Tugas Akhir.
- 2. Seluruh praktisi, dosen dan karyawan (Pak Anton, Pak Galuh, Pak Abidin) Program Studi Teknik Arsitektur-UIN Malang.
- 3. Koordinator Tugas Akhir, Bapak M. Imam Faqihuddin, M.T yang telah banyak membantu penulis melancarkan prosesnya.
- 4. Kedua orang tua penulis, Ibu Lilik Muqoddasah dan Ayah Imam Sutrisno, atas do'a-do'a baiknya yang tiada henti.
- 5. Adik penulis Sania, Diva, serta Hana (keponakan sepupu) yang mampu menemani serta menghibur penulis.

- 6. Kekasih penulis, Mas Afdal Hafiz Mukhanin, S.P yang terus berusaha selalu ada dan sabar untuk memberikan *support* terbaiknya secara totalitas di segala bidang. Baik *mental health*, do'a, hingga segala bentuk *support* lainnya termasuk materi penulis.
- 7. Sahabat terbaik penulis, Mbak Fani, Lili, Missi, Yusril dan Aulia yang paling banyak memberikan dengan tulus dukungan terbaiknya baik dalam bentuk motivasi, arahan, maupun yang lainnya.
- 8. Keluarga alumni REMAS Rasyaada SMANEMA yang banyak menghibur, memberikan support, pada penulis dengan segala cara khasnya yang dapat membuat penulis menjadi happy dan termotivasi.
- 9. Teman teman kamar KD 34 yang memberikan *support* terbaik dan bantuan dari zaman masih di Asrama kepada penulis.
- 10. Teman teman dari grup Rahasia Negara dan Clover yang mendukung penulis dari semenjak masih duduk di bangku sekolah SMP dan SMA.
- 11. Teman teman Drupadi (Arsitektur-18) yang menemani dan memberikan *support* dalam menyelesaikan segala tugas dari awal perkuliahan hingga saat ini.
- 12. Wa bil khusus Alm. Mbah Kinanatul Ghoni dan Alm. Buya Kamil Chayan rahimahullah, terimakasih banyak atas kenangan manis serta contoh teladan sifat/sikap baik serta sabarnya yang diberikan kepada penulis semenjak kecil sehingga penulis bisa terus termotivasi untuk menjadi baik apapun dan bagaimanapun keadaan maupun takdir-Nya. So lucky to have you both.

Wassalaamu'alaikum Wr. Wb.

Malang, 28 November 2023

**Penulis** 

#### **ABSTRAK**

El Wahidiah, Sa'adatul Bariyyah. 2023. Perancangan *Educational Park* di Kabupaten Gresik Jawa Timur dengan Pendekatan *Green Architecture*. Dosen Pembimbing: Dr. Nunik Junara, M.T, Tarranita Kusumadewi, M.T

Kabupaten Gresik merupakan salah satu kota di Indonesia dengan jumlah industri terbanyak. Keberadaan industri menyebabkan Kabupaten Gresik berpotensi terjadi pencemaran udara. Sehingga keberadaan pencemaran udara jelas berpengaruh terhadap kesehatan masyarakat. Kemudian padatnya jumlah penduduk, serta banyaknya jumlah industri di Kabupaten Gresik, juga jelas mempengaruhi kualitas udara. Sehingga diperlukan adanya sebuah RTH (Ruang Terbuka Hijau) sebagai penyeimbang Kabupaten Gresik yang padat tersebut. Dengan taman sebagai paru - paru kota untuk alat penyaring alami yang menyehatkan udara dan mendukung kesehatan warga Kabupaten Gresik. Kemudian kurangnya kepedulian masyarakat maupun terbatasnya upaya pemerintah terhadap permasalahan lingkungan seperti pengelolaan sampah, limbah pabrik, polusi udara, pencemaran air dsb. Untuk itu diperlukan adanya taman edukasi yang memberikan pemahaman/informasi secara informal namun dapat memberi pengetahuan pada masyarakat. Hal tersebut pula-lah yang melatarbelakangi ide perancangan project "Educational Park". Sehingga permasalahan utama dari ide perancangan ini yaitu tentang bagaimana merancang Educational Park di Kabupaten Gresik dengan pendekatan Green Architecture untuk menciptakan suasana yang baik di tengah hiruk pikuknya kota.

Kata Kunci: Educational Park, RTH, Green Architecture, Kabupaten Gresik.

#### **ABSTRACT**

El Wahidiah, Sa'adatul Bariyyah. 2023. Educational Park Design in Gresik Regency, East Java with the Green Architecture Approach. Supervisor: Dr. Nunik Junara, M.T, Tarranita Kusumadewi, M.T

Gresik Regency is one of the cities in Indonesia with the largest number of industries. The existence of the industry causes Gresik Regency to have the potential for air pollution. So that the existence of air pollution clearly affects public health. Then the dense population, as well as the large number of industries in Gresik Regency, also clearly affect air quality. So it is necessary to have an RTH (Green Open Space) as a counterweight to the crowded Gresik Regency. With parks as the lungs of the city for natural filters that nourish the air and support the health of Gresik Regency residents. Then the lack of public awareness and limited government efforts on environmental problems such as waste management, factory waste, air pollution, water pollution and so on. For this reason, it is necessary to have an educational park that provides understanding/information informally but can provide knowledge to the community. This is also the background of the idea of designing the "Educational Park" project. So that the main problem of this design idea is about how to design an Educational Park in Gresik Regency with the Green Architecture approach to create a good atmosphere in the middle of the hustle and bustle of the city.

**Keywords:** Educational Park, RTH, Green Architecture, Gresik Regency.

#### مستخلص البحث

الوحيدة ، سعادة البريّة. 2023. تصميم الحديقة التعليمية في Gresik Regency ، جاوة الشرقية مع نهج العمارة الخضراء. المشرف: د. نونيك جونارا ، إم تي ، تارانيتا كوسوماديوي ، إم تي

قي أن يكون لدى Gresik Regency إمكانية تلوث الهواء. بحيث يؤثر وجود تلوث الهواء بشكل واضح على الصحة في أن يكون لدى Gresik Regency إمكانية تلوث الهواء بحيث يؤثر وجود تلوث الهواء بشكل واضح على الصحة العامة. ومن ثم ، فإن الكثافة السكانية ، فضلاً عن العدد الكبير من الصناعات في Gresik Regency ، تؤثر أيضًا بشكل واضح على جودة الهواء. لذلك من الضروري أن يكون لديك RTH (مساحة خضراء مفتوحة) كثقل موازن لا Gresik Regency المزدحمة. مع الحدائق كرئتين للمدينة من أجل المرشحات الطبيعية التي تغذي الهواء وتدعم صحة سكان Gresik Regency. ثم قلة الوعي العام ومحدودية الجهود الحكومية بشأن المشكلات البيئية مثل إدارة النفايات ونفايات المصانع وتلوث الهواء وتلوث المياه وما إلى ذلك. لهذا السبب ، من الضروري وجود حديقة تعليمية توفر الفهم / المعلومات بشكل غير رسمي ولكن يمكنها توفير المعرفة للمجتمع. وهذه أيضا خلفية فكرة تصميم مشروع "الحديقة التعليمية". لذا فإن المشكلة الرئيسية لفكرة التصميم هذه تتعلق بكيفية تصميم حديقة تعليمية في وسط صخب المدينة.

الكلمات الرئيسية: الحديقة التعليمية ، RTH ، الهندسة المعمارية الخضراء ، Gresik Regency.

#### **DAFTAR ISI**

LEMBAR PENGESAHAN DOSEN PEMBIMBING	ii
LEMBAR KELAYAKAN DEWAN PENGUJI	iii
PERNYATAAN ORISINALITAS KARYA	iv
LEMBAR KELAYAKAN CETAK	v
KATA PENGANTAR	vi
ABSTRAK	viii
ABSTRACT	ix
مستخلص البحث	x
DAFTAR ISI	
PROFIL RANCANGAN	1
PROSES RANCANGAN	4
KONSEP RANCANGAN	6
KONSEP DASAR	6
KONSEP TAPAK	7
KONSEP RUANG DAN BENTUK	9
KONSEP LANDSCAPE	13
KONSEP UTILITAS	14
PERUBAHAN RANCANGAN	15
HASIL RANCANGAN	16
HASIL RANCANGAN TAPAK	16
HASIL RANCANGAN RUANG	18
HASIL RANCANGAN BENTUK	22
HASIL RANCANGAN STRUKTUR	24
HASIL RANCANGAN UTILITAS	25
PENUTUP	26
SARAN	26
KESIMPULAN	26
DAFTAR PUSTAKA	<b></b> 27
ΙΔΜΡΙΚΔΝ	28



# PROFIL RANCANGAN

#### **Educational Park**

dengan pendekatan Green Architecture

Merupakan perancangan berupa tatanan landscape RTH dan berbagai fasilitas dan sarana yang edukatif dengan pendekatan Green Architecture ini. Rancangan ini juga memiliki fungsi untuk mewadahi karya masyarakat Gresik baik terkait sains atau lingkungan hidup. Selain itu, educational park ini memiliki tatanan RTH yang luas dengan fungsi utama agar masyarakat dapat menikmati sejuk dan asrinya RTH di tengah padatnya penduduk serta kurangnya RTH sebagai paru - paru kota. Mengajak masyarakat agar lebih peka serta kritis terhadap kondisi lingkungan khususnya di Kabupaten Gresik Jawa Timur.

# Fungsi Penunjang Parkir Berkumpul Bebersih Menyimpan Melayani Jual Beli

#### **Fungsi Primer**

Fungsi primer dari objek rancangan yaitu sebagai ruang sehat atau RTH (Ruang Terbuka Hijau) di tengah kepadatan kota, selain itu juga sebagai sarana edukasi serta rekreasi untuk masyarakat Gresik.



#### **Fakta Objek Rancangan**

<u>Sosial</u>: Etnik masyarakat Jawa Timuran yang mayoritas penduduknya Muslim taat. <u>Gresik juga dikenal dengan masyarakatanya yang dinamis</u>.

<u>Budaya</u>: Disebagian wilayah kota <u>Gresik terdapat budaya yang kental ke-Islamannya dan masih lestari hingga saat ini. Diantranya yaitu, event Rebo Wekasan, Malam Selawe, Pasar Bandeng, Haul Ulama', Gurdho, dsb.</u>

Ekonomi: Kondisi perekonomian masyarakat Kabupaten Gresik banyak ditopang dari sektor wiraswasta. Salah satunya yaitu Industri Songkok, Pengrajin Tas, Pengrajin Perhiasan Emas & Perak, Industri Garmen. Pertumbuhan perekonomian Kabupaten Gresik menjadi salah satu yang terbaik di Provinsi Jawa Timur yaitu mencapai 6,58% atau di atas rata-rata nasional provinsi. (10)

### Integrasi keislaman

- Melestarikan alam
- Silaturrahmi & toleransi
- Edukasi/pembelajaran

Gresik kota kecil dengan seribu industri

#### **Tujuan Rancangan:**

Diharapkan dapat menyelesaikan isu terkait dengan kurangnya Ruang Terbuka Hijau (RTH) di kota Gresik ini sekaligus sebagai wisata dan sarana edukasi warga terkait akan keharusan sikap peduli lingkungan

#### Kriteria desain:


Taman Wisata Edukasi (Educational Park) di Kabupaten Gresik

Termasuk salah satu kota/kabupaten di Jawa Timur dengan Industri sedang - besar tertinggi

#### **Pendekatan**

#### **Green Architecture**

- Bentuk bangunan
- Tatanan massa
- Pencahayaan
- Vegetasi

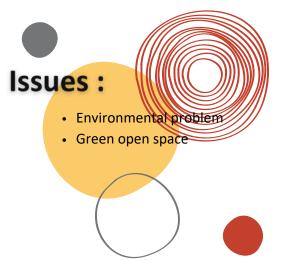



#### Titik lokasi tapak

Lokasi: Jl. Dr. Wahidin Sudiro Husodo Kec. Kebomas, Kab. Gresik (Samping Kantor PEMKAB Gresik)

**Luas** : 1.5 ha

Batas - batas :

Utara : Jalan utama kota (Jl. Raya Gresik-Babat) bersebrangan tepat dengan RS (swasta)


• Timur : Kantor PEMKAB Gresik

Selatan : Lahan kosong Kec. Kembangan

Barat : Kantor Dinas PU Kab. Gresik

Kondisi fisik: Terdapat banyak fasilitas kota di dekat tapak, diantaranya yaitu Rumak Sakit, Masjid, Gereja, Kantor Pelayanan Publik, Mall, Apartemen, Café, dll.

LOKASI
YANG
STRATEGIS
DI TENGAH
KOTA

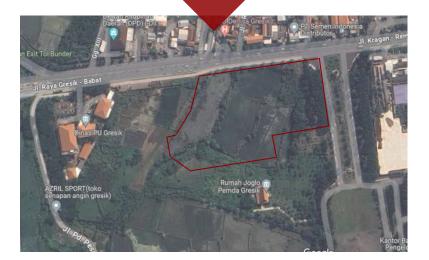

 Tingkat Kebisingan di area utara site tergolong paling tinggi karena berbatasan langsung jalan. Vegetasi area tapak di dominasi oleh tanaman tropis liar rerumputan, dan pohon pisang, sedangkan di sisi utara dekat jalan di dominasi oleh jenis tanaman pelindung, yaitu angsana









UTARA

**SELATAN** 

**BARAT** 

**TIMUR** 

### SKEMA PROSES PERANCANGAN







Ide awal desain

Pertimbangan issue

open space

Data

|----|
|
Survey Literatur

















Taman wisata edukasi (Educational Park) di Kota Gresik



 Melestarikan alam

- Silaturrahmi dan toleransi
- Edukasi / pembelajaran



#### Penerapan pada bangunan:

- Memaksimalkan RTH dengan memperbanyak taman hampir di setiap sudut kawasan hingga tampak indah
- Memiliki banyak bukaan untuk memaksimalkan pencahayaan dan view dari dalam bangunan
- Recycling system
- Sumber energi utama kawasan dari solar panel yang ramah lingkungan

### " A Beautiful Heart of the City"

Means: Tempat ini merupakan 'sisi kebaikan' ditengah hiruk pikuknya kota. Tempat yang diharapkan dapat memberikan banyak kebaikan dan manfaat bagi penggunanya. Dimana pada perancangan ini terdapat ruang terbuka hijau sebagai paru – paru kota, dan bangunan galeri sebagai pusat edukasi/pembelajaran untuk masyarakat utamanya pada bidang sains dan lingkungan hidup.

Ide dasar desain: Ruang terbuka hijau (taman) sekaligus sarana edukasi yang mendidik di tengah padatnya kota

# **KONSEP RANCANGAN**

**KONSEP DASAR** 

#### GREEN ARCHITECTURE

Penerapan pada bangunan:

- 1. Bentuk dan orientasi bangunan
- 2. Sistem penerangan
- 3. Recycling system

#### **PELESTARIAN ALAM**

Mengajarkan masyarakat akan pentingnya penanaman pohon guna melestarikan alam, serta mengajarkan masyarakat tentang ragam indahnya ciptaan Allah SWT

#### SILATURRAHMI DAN TOLERANSI

Pengunjung bisa menggunakannya sebagai sarana berkumpul, silaturrahmi, atau bahkan saling mengenal satu sama lain

#### INTEGRASI KEISLAMAN

- 1. Pelestarian alam
- 2. Silaturrahmi dan toleransi
- 3. Konsep pendidikan lingkungan hidup


#### KONSEP PENDIDIKAN LINGKUNGAN HIDUP


Mengubah pola pikir dan tingkah laku masyarakat yang semula tak peduli menjadi lebih peduli akan lingkungan hidup

# 3

# **KONSEP RANCANGAN**


**KONSEP TAPAK** 

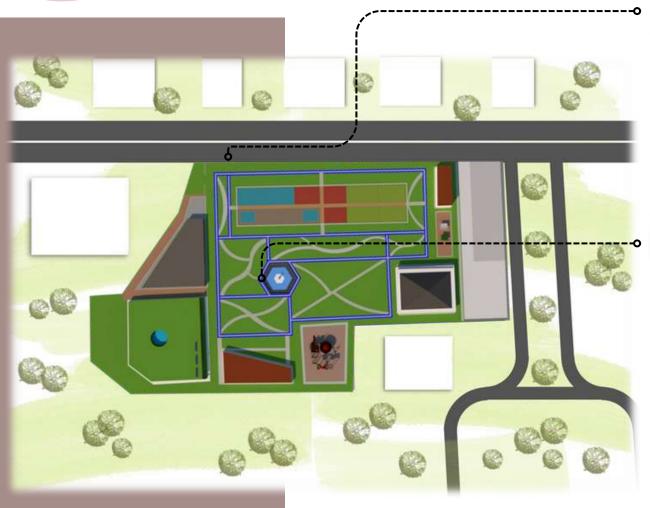

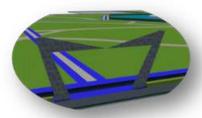


Bentuk Gerbang gapura utama keluarmasuk site

 RTH memiliki bagian yang dominan pada site, sesuai tujuan utama rancangan, denganpenataan beragam tanaman yang memiliki banyak manfaat (toga, bunga, buah, dll)

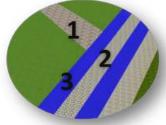


Memiliki 4 jenis dan warna sirkulasi jalan di dalam site, diantaranya yaitu:

- 1. Jalur pejalan kaki (utama)
- 2. Jalur sepeda (2 arah)
- 3. Jalur pejalan kaki (diantara taman)
- 4. Jalur privat pengelola (di area belakang food court)
- Setiap bangunan dirancang menyesuaikan bentuk site guna memaksimalkan serta efisiensi lahan sesuai dengan prinsip pendekatan Green Architecture

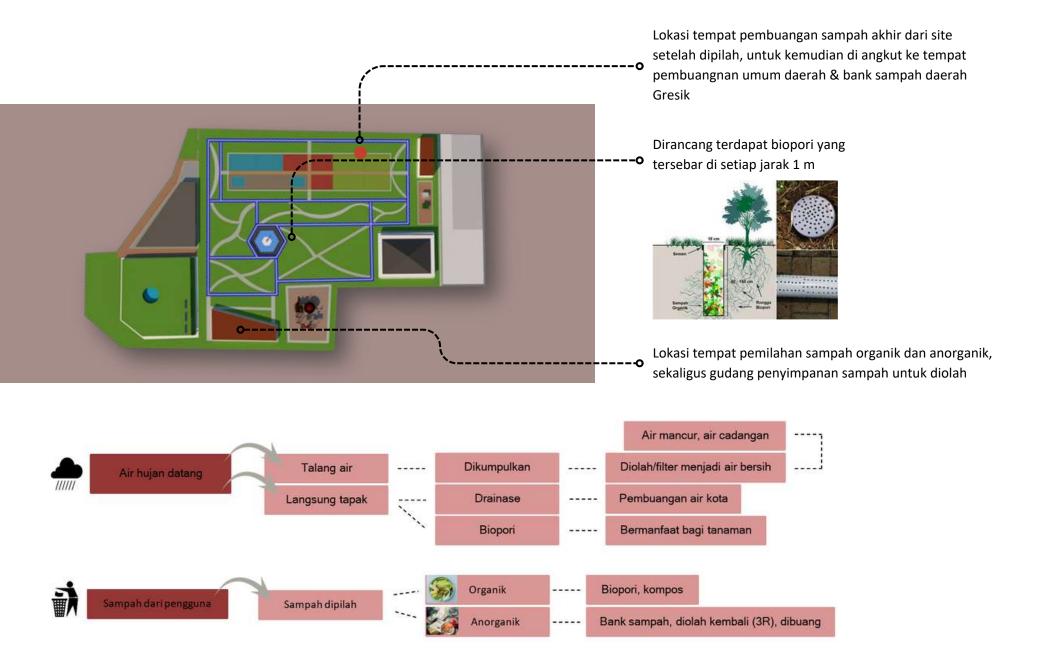





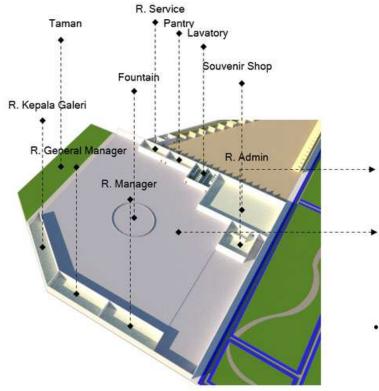


#### **RUANG GALERI**

R. Admin berhubungan langsung dengan Souvenir Shop untuk memudahkan pengelolaan


Secara garis besar, konsep ruang yang dirancang pada bangunan galeri ini yaitu indoor dan semi outdoor, dimana terdapat taman di bagian belakang dalam bangunan, serta terdapat water feature di tengah bangunan guna memaksimalkan penghawaan dan pencahayaan alami. Serta menambah efek sejuk

 Sesuai dengan prinsip pendekatannya, bentuk dasar bangunan dirancang menyesuaikan bentuk tapak guna efisiensi lahan. Serta memaksimalkan area vegetasi guna penghijauan yaitu dengan menambahkan green rooftop, vertical garden, dan taman semi outdoor di belakang bangunan


#### **EKSTERIOR**

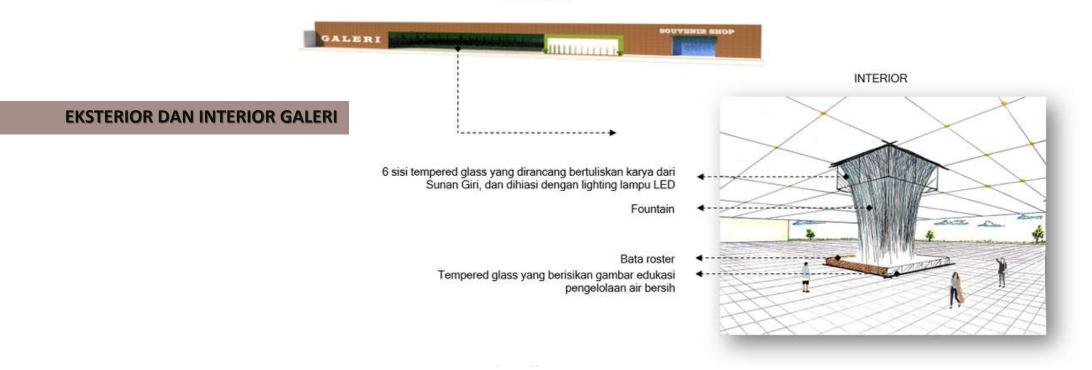

#### **FOOD COURT**

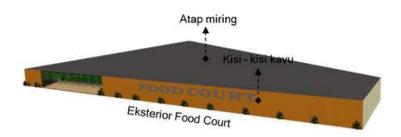


- Bentuk dasar bangunan dirancang menyesuaikan bentuk tapak guna efisiensi lahan. Serta cenderung terbuka, dengan menggunakan kisikisi dari kayu sehingga dapat memaksimalkan pencahayaan dan penghawaan alami
- Selain itu, fungsi atap miring yaituagar lebih mudah air hujan mengalir dari atap ke bawah melalui talang air untuk kemudian air tersebuth dikumpulkan dan dikelola (water recycling system), serta menghindari timbulnya genangan di area atap bangunan sehingga bangunan juga bisa lebih tahan lama

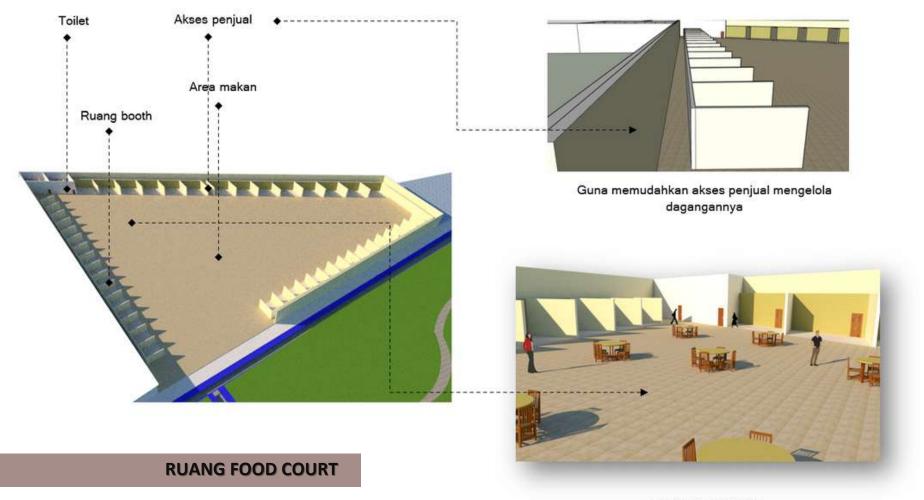

Interior Food Court


#### **MASJID**

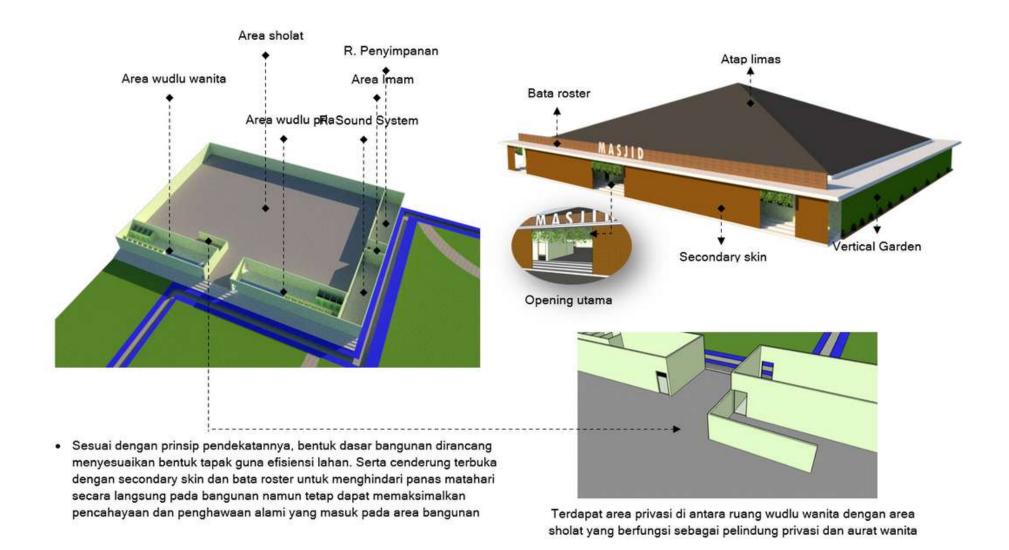




# KONSEP RANCANGAN

#### KONSEP LANDSCAPE, PENUNJANG DALAM TAPAK

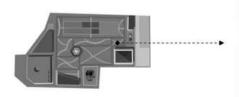



Seating/Gazebo Area

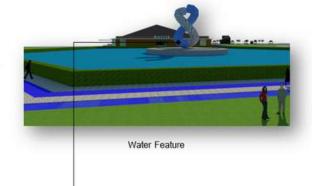





Dalam rancangan water feature ini, memiliki kolam yang menampung 2 jenis air yaitu air hujan dan air bersih hasil edukasi filter


Play Ground


#### **BENTUK SCULPTURE PADA WATER FEATURE**

Sistem kerjanya yaitu, air hujan/air kotor yang telah disimpan sebelumnya dipompa ke atas bagian silinder elemen air, kemudian air tersebut difilterhingga ke bagian atas laluair tersebut di keluarkan melalui beberapa lubang (sebagian untuk water fountain, sebagian lagi untuk dipercikkan ke tanaman di silinder elemen tanaman)





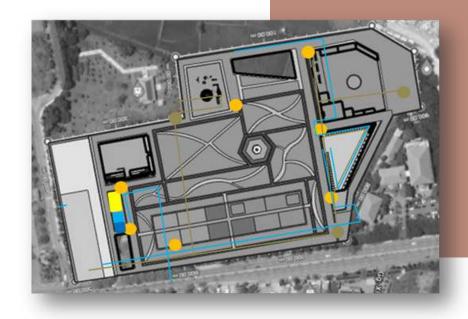


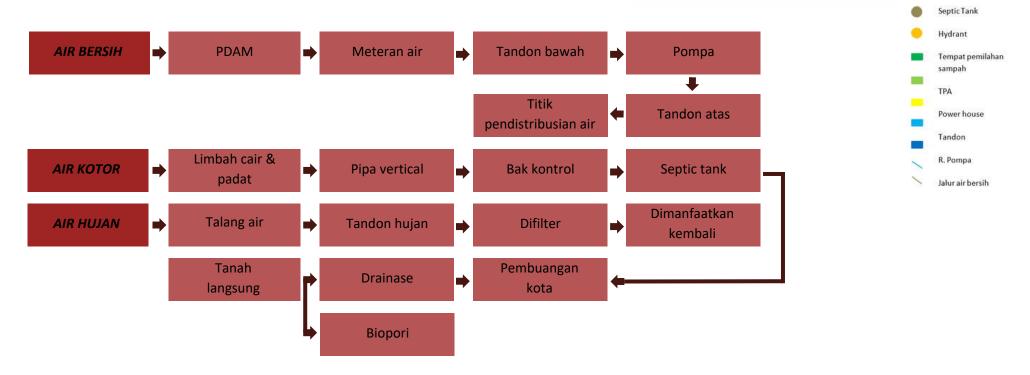

### PERUBAHAN RANCANGAN

SEBELUM - SESUDAH



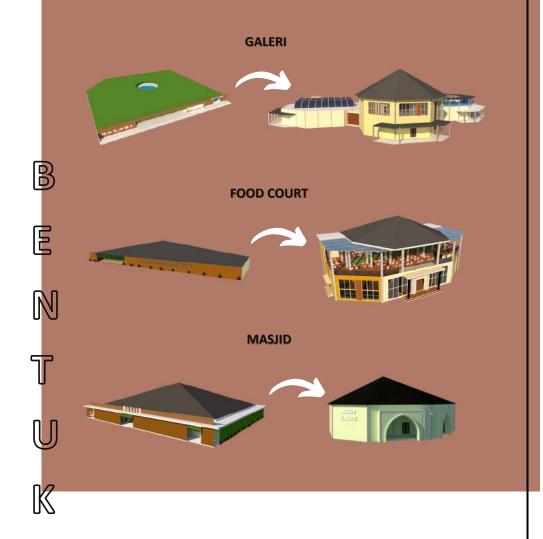

 Mengalami perubahan di hampir seluruh sudut tapak dan bentuk masing - masing bangunannya ke dalam bentuk yang lebih mendetail dan sesuai dengan konsep yang digunakan yaitu Green Architecture





Setiap bangunan dirancang menyesuaikan bentuk site guna memaksimalkan serta efisiensi lahan sesuai dengan prinsip pendekatan Green Architecture



 Memaksimalkan vegetasi hampir di setiap titik dan sirkulasi, termasuk area parkir guna meminimalisir polusi dan meningkatkan kualitas baik udara di kawasan site



 Penampakan lokasi edukasi pemilah sampah



 Etalase besar dan panjang yang dikhususkan untuk memamerkan karya hasil olahan daur ulang sampah Terdapat tempat pemilah sampah dalam kawasan site yang dilengkapi halte sampah yang suduah terpilah sesuai jenisnya, dan etalase besar khusus karya daur ulang di sampingnya yang dapat berfungsi juga sebagai sarana edukasi pengunjung









# HASIL RANCANGAN TAPAK



Hasil rancangan area tapak dengan pendekatan green architecture ini memiliki 3 bangunan inti yang dimana di setiap bangunan tersebut dirancang menyesuaikan bentuk tapak guna efisiensi lahan. Serta memaksimalkan vegetasi (RTH) di hampir setiap sudut kawasan. Selain itu, rancangan tapak juga dilengkapi berbagai fasilitas yang menunjang dan mewadahi berbagai kegiatan edukasi pengunjung yang mengarah pada tujuan meningkatkan kepedulian akan lingkungan hidup.


- A. TEMPAT PARKIR MOBIL
- **B. TEMPAT PARKIR MOTOR**
- C. TEMPAT PARKIR BUS & MINIBUS
- D. FOOD COURT
- E. OUTLET SOUVENIR (UMKM)
- F. MASJID
- G. LABIRIN
- H. LOBBY GALERI
- I. GALERI
- J. PLAZA PERTUNJUKAN
- K. AREA RAGAM JENIS BURUNG (BIRD ZONE)

- L. AREA EDUKASI PEMILAH SAMPAH
- M. ETALASE KARYA DAUR ULANG
- N. SEATING AREA (TAMAN)
- O. POS KEAMANAN
- P. TAMAN PENGENAL KAWASAN "'EDUCATIONAL PARK"
- Q. TAMAN BUNGA (AIR TERJUN BUATAN)
- R. HALTE
- S. PENANGKARAN & VET
- T. JEMBATAN BIRD ZONE
- U. KANDANG BURUNG
- V. ENTRY UTAMA



SITE PLAN

# HASIL RANCANGAN RUANG

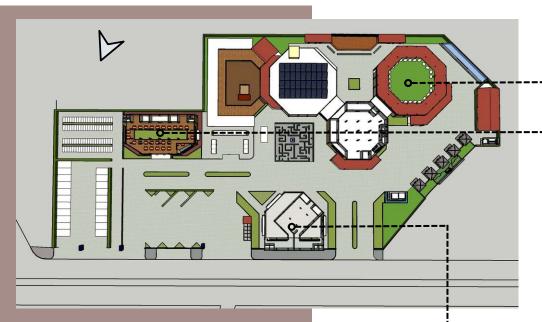

 Secara garis besar, konsep ruang yang dirancang pada massa bangunan pada kawasan ini yaitu indoor dan semi outdoor, dimana terdapat roof top semi terbuka dengan penghawaan serta pencahayaan alami Bangunan Galeri merupakan tipe bangunan kompleks memiliki 3 massa bangunan yang saling berkaitan dan memiliki fungsi masing - masing, dimana di massa bagian timur bangunannya terhubung langsung juga dengan *bird zone*.



Massa bangunan Galeri yang terhubung langsung dengan *Bird* zone dan di atasnya terdapat roof top khusus solar panel

Bird zone

Bangunan Food Court memiliki 2 lantai yang dimana setiap lantainya memiliki peran yang berbeda. setiap lantai sudah memiliki fasilitas toilet untuk memudahkan pengguna.




Lantai pertama berfungsi sebagai tempat transaksi jual beli makanan & minuman. Setiap outlet memiliki luas yang sama dengan panjang 4 meter dengan lebar 3 meter



Lantai kedua memiliki beberapa ruang di bagian seltan bangunan dengan fungsi penunjang di dalamnya. beberapa diantaranya yaitu mushollah, toilet, ruang servis. serta terdapat area makan semi outdoor

Bangunan masjid di kawasan ini menghadap langsung ke arah kiblat, dengan tipe bangunan dengan ruangan yang kompleks di dalamnya. dimana terdapat area wudlu dengan privasi yang cukup terjaga dan terhubung langsung dengan area sholat di sisi utara bangunannya

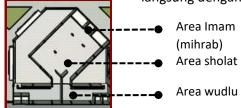




## HASIL RANCANGAN


**RUANG (GALERI)** 



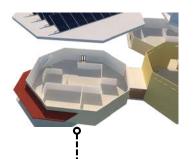

 Memilki sekat dinding sebagai alur perjalanan pengunjung di dalam Galeri



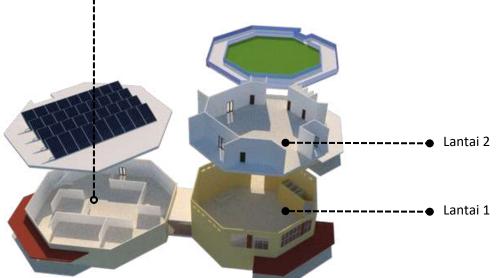

Ruang dan massa bangunan yang saling terhubung dengan koridor kayu



Ruang Galeri yang terhubung dengan bird zone






# HASIL RANCANGAN

**RUANG (FOOD COURT)** 

#### FOOD COURT .---





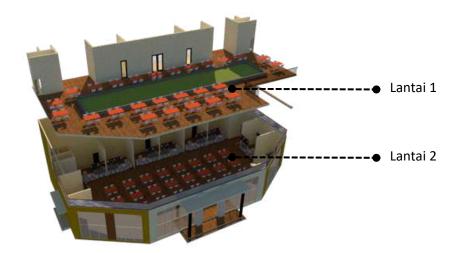

Lantai 2 terdiri atas area makan, mushollah, ruang wudlu, dan toilet




Lantai 1 terdiri atas outlet - outlet yang memilki ukuran 3x4 m dengan toilet di sisi kanan dan kiri serta area makan yang luas





**MASJID** 

Ruang Ruang sound penyimpanan sistem

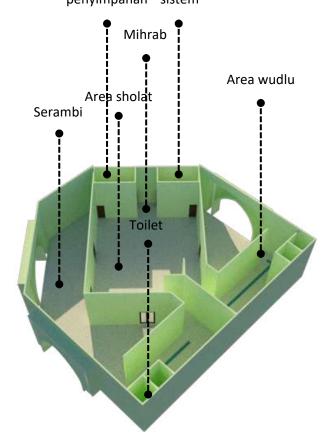



- Tipe bangunan yang cenderung tertutup dengan tujuan menjaga kekhusyukan pengunjung yang beribadah di dalamnya
- Memiliki 1 lantai saja
- Ruangnya cenderung kompleks saling berhubungan



## HASIL RANCANGAN

#### **BENTUK DAN TAMPILAN**





#### FOOD COURT

- Berbentuk segi enam atau gabungan antara persegi panjang dengan trapesium
- Bangunan memiliki dua lantai dengan tipe semi outdoor
- Memiliki banyak bukaan guna memaksimalkan pencahayaan serta penghawaan sebagai upaya hemat energi







tiap massanya









- Memiliki ruang inti berbentuk persegi panjang dengan serambi yang cukup luas dan cenderung tertutup guna menjaga kekhusyukan ibadah bagi pengguna di dalamnya
- Atapnya berbentuk limas dengan 6 sisi yang mengikuti bentuk luas masjid dan berkesinambungan dengan atap bangunan lain di dalam satu kawasan



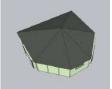

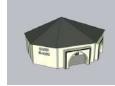




• Tipe bangunan kompleks yang memiliki fungsi yang berbeda di

• Berbentuk oktagon dengan atap limas oktagon, dan kedua massa


di bagian selatan bangunan memiliki rooftop terbuka dan semi


terbuka yang memiliki fungsi saling berkaitan untuk edukasi



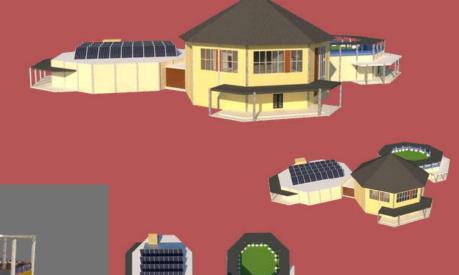



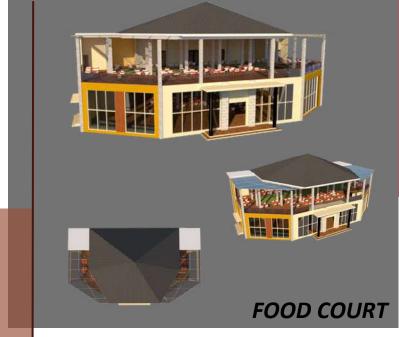


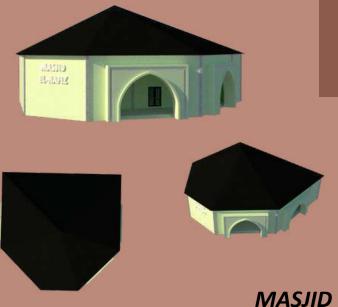


# HASIL RANCANGAN STRUKTUR



- Bentuk bangunan gabungan dari persegi panjang dan trapesium, menjadi segi 6
- 2 lantai
- Menggunakan atap limas segi enam dan dilengkapi dak dan kanopi kaca datar
- Kolom 30 x 30 / 3 m
- Dinding bata ringan
- Pondasi cakar ayam

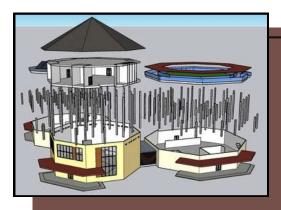



- Bentuk bangunan oktagon dengan tipe kompleks
- 2 lantai
- Menggunakan atap limas oktagon
- Kolom 30 x 30 / 3.5 m
- Dinding bata ringan
- Pondasi cakar ayam

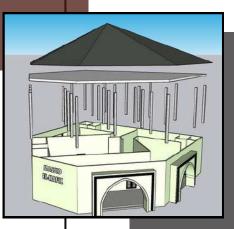


- Bentuk bangunan persegi panjang
- 1 lantai, dengan tinggi bangunan 5 meter
- Menggunakan atap limas segi 6 dan dilengkapi dak
- Kolom 30 x 30 / 3 m
- Dinding bata ringan
- Pondasi cakar ayam

# HASIL RANCANGAN UTILITAS

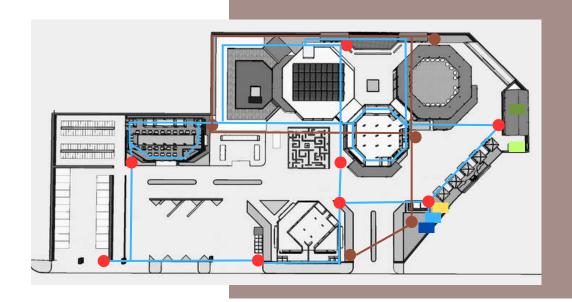

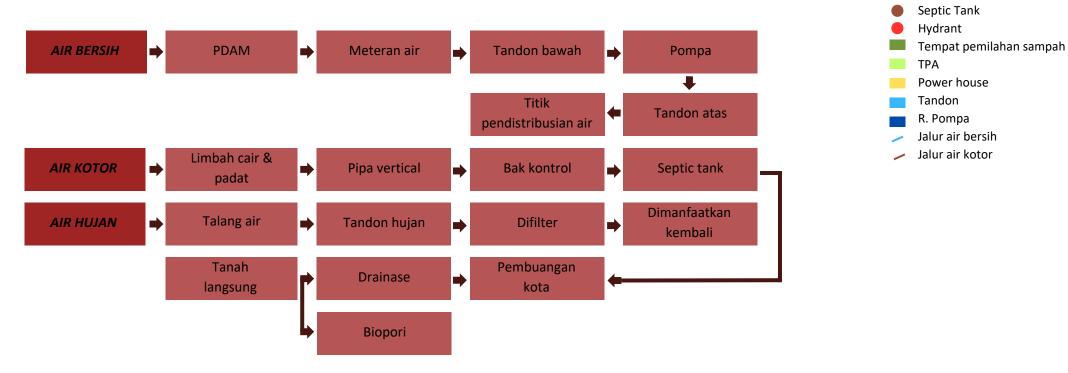

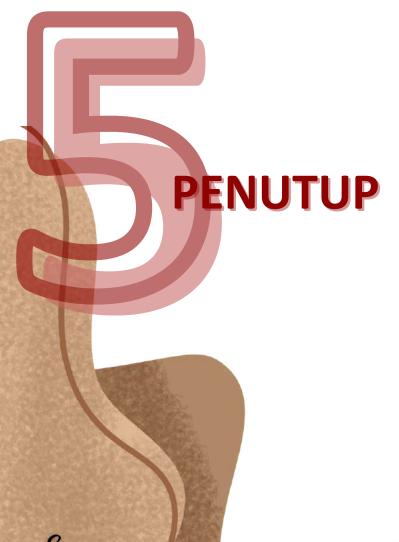

Saran

Penulis menyadari bahwa pada laporan ini hanya sebatas perencanaan perancangan dari segi arsitektur dan masih perlu banyak kajian terhadap berbagai analisa konsep perancangan serta skematik alur perancangan agar penulis dapat mengembangkan ulang perancangan ini. Maka dari itu penulis mengharapkan kritik dan saran yang dapat membangun demi kelengkapan dan kesempurnaan perancangan ini.

# Kesimpulan

Sektor pariwisata dan ruang terbuka hijau merupakan sektor dan kebutuhan yang sedang digencar oleh pemerintah akhir - akhir ini, khususnya di Kabupaten Gresik ini. Banyaknya industri di kota Gresik baik yang skala rumahan (home industri) hingga industri skala besar jelas memengaruhi tingginya tingkat polusi dan pencemaran udara. selain itu, tingkat kepadatan penduduk juga memengaruhi kondisi lingkungan di Gresik. Baik bari kualitas udara, air, hingga tanah, serta dapat menjadi penyebab utama dari kurangnya RTH di Kabupaten Gresik. Hingga terbesit ide dari penulis untuk merancang sebuah Taman Edukasi.

Proses desain tersebut diawali dengan pencarian ide rancangan, ide yang di dapat yaitu ide mengenai perancangan ruang terbuka hijau (taman) sekaligus sarana edukasi yang mendidik di tengah padatnya kota. Kemudian dari ide dasar tersebut dilanjutkan dengan pencarian isu. Mengenai jumlah tingkat kepadatan penduduk maupun industri di kota Gresik ini menjadikan salah satu isu utama yang memunculkan ide utama pula terkait dengan perancangan RTH (Ruang Terbuka Hijau) di tengah kota. Tujuan utamanya yaitu Diharapkan dapat menyelesaikan isu terkait dengan kurangnya Ruang Terbuka Hijau (RTH) di kota Gresik ini sekaligus sebagai wisata dan sarana edukasi warga terkait akan keharusan sikap peduli lingkungan.


Lokasi yang diambil memiliki potensi yang mendukung, yaitu memiliki tempat yang sangat strategis di tengah kota sehingga mudah dijangkau publik, menambah sektor wisata sebagai visi misi kota, serta sebagai pengembangan arsitektur penataan landscape di kota Gresik Jawa Timur ini.

Selain itu, terdapat beberapa alasan lain memilih site di pusat kota yaitu, pusat kota terlalu padat penduduk dan bangunan, sehingga sangat jarang ditemui area terbuka hijau, bahkan di rumah penduduk pun jarang ditemui halaman ataupun taman. Kemudian, terdapat banyak industri, baik industri rumahan maupun industri besar. Dan juga sangat dekat dengan jalan tol Manyar – Mojokerto.

Wisata Educational Park di Kota Gresik dengan pendekatan Green Architecture yang dirancang diharapkan menghasilkan desain yang dapat memenuhi tujuan yaitu sebagai desain yang dapat sebagai penyejuk kota, tempat rekreasi, yang mengedukasi, serta fungsional. Sesuai dengan taglinenya yaitu *A beautiful heart of the city*.

Dengan tagline ini juga dimaksudkan bahwa tempat ini merupakan 'sisi kebaikan' ditengah hiruk pikuknya kota. Tempat yang diharapkan dapat memberikan banyak kebaikan dan manfaat bagi penggunanya.



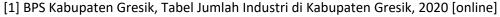

Available: https://gresikkab.bps.go.id/

[2] Rumaysho, Ayat hukum membuat patung, 2013 [online]

Available: https://rumaysho.com/3566-hukum-membuat-patung.html

[3] Neufert, Ernst, 1996, Data Arsitek Jilid 1, Jakarta: Erlangga

[4] Neufert, Ernst, 2002, Data Arsitek Jilid 2, Jakarta: Erlangga

[5] Refi Hasibuan, Moh. Sanjaya, Ray March, Syahadat, 2019, Buku Panduan Praktis Elemen

Hardscape pada Taman Lingkungan, Bogor: Inspira

[6] Image Bali, Indonesia kaya, Museum Purna Bhakti Pertiwi TMII,2016 [online]

Available: https://imagebali.net/detail-artikel/781-desain-unik-museum-purna-bhakti-

pertiwi.php, https://indonesiakaya.com

[7] Wikipedia, Taman Warisan Melayu Singapura, 2021 [online]

Available: https://id.wikipedia.org/wiki/Taman Warisan Melayu,

https://jurnal.umj.ac.id/index.php/semnastek/article

[8] Nura'ini Dewi Ratna, Nisa Diena Fitria, Ratna Kumala Putri, Delly Rachman, 2016, Konsep

Green Architecture pada Taman Warisan Melayu Singapura, Jurnal, Jurusan Arsitektur UMJ

[9] Ilmu Beton, Marrina Barrage,2021 [online]

Available: https://ilmubeton.com, www.kadfirmaarsitektur.com

[10] Pemanfaatan kawasan peruntukan pariwisata sebagaimana dimaksud dalam Pasal....

Perda Kabupaten Gresik 16, 2013, Rencana Induk Kepariwisataan Daerah Kabupaten Gresik

2013 – 2025

[11] Kondisi perekonomian masyarakat Kabupaten Gresik banyak ditopang dari sektor

wiraswasta... Pemda Kabupaten Gresik, 2019, Penyusuan Rencana Pembangunan

Infrastruktur Jangka Menengah. Bab 7, Cipta Karya

[12] Neufert, Ernst, 2002, Data Arsitek Jilid 3, Jakarta: Erlangga

[13] BMKG, Prakiraan cuaca, 2021 [online]

Available: https://bmkg.go.id/


[14] Sunpath, Pengaruh matahari terhadap bangunan, 2021 [online]

Available: http://andrewmarsh.com/apps/staging/sunpath3d.html







# GAMBAR ARSITEKTURAL

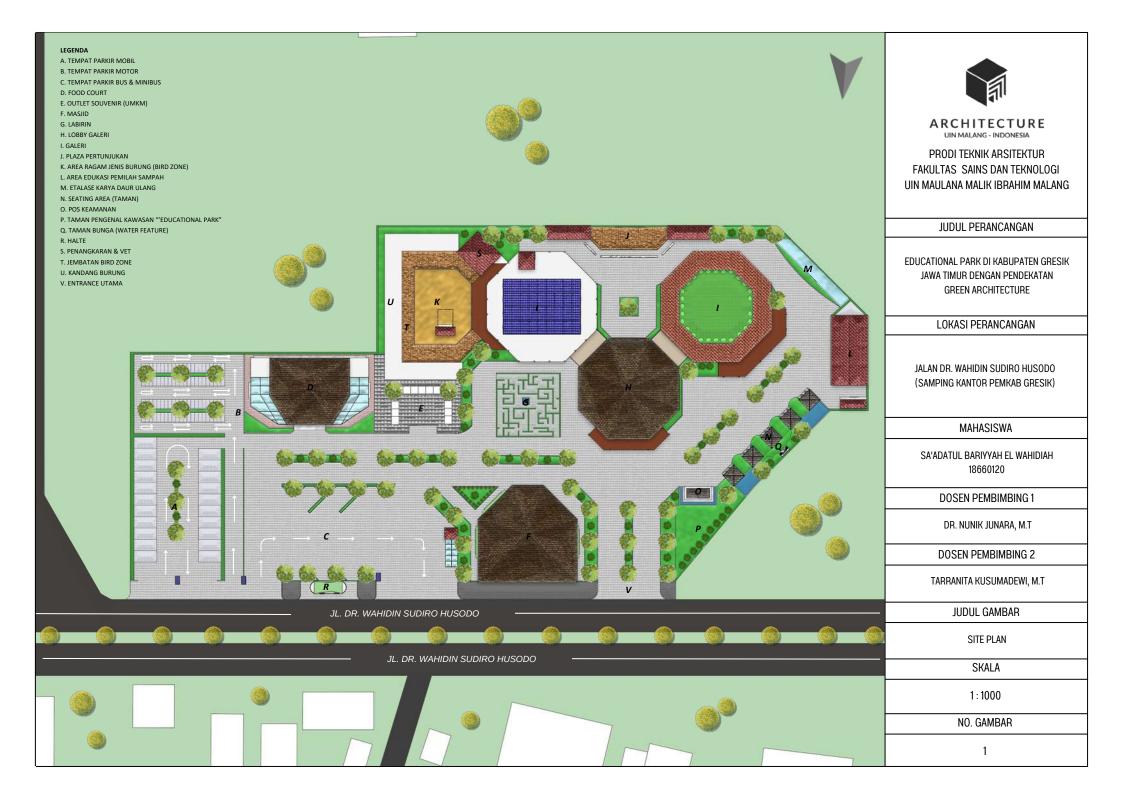




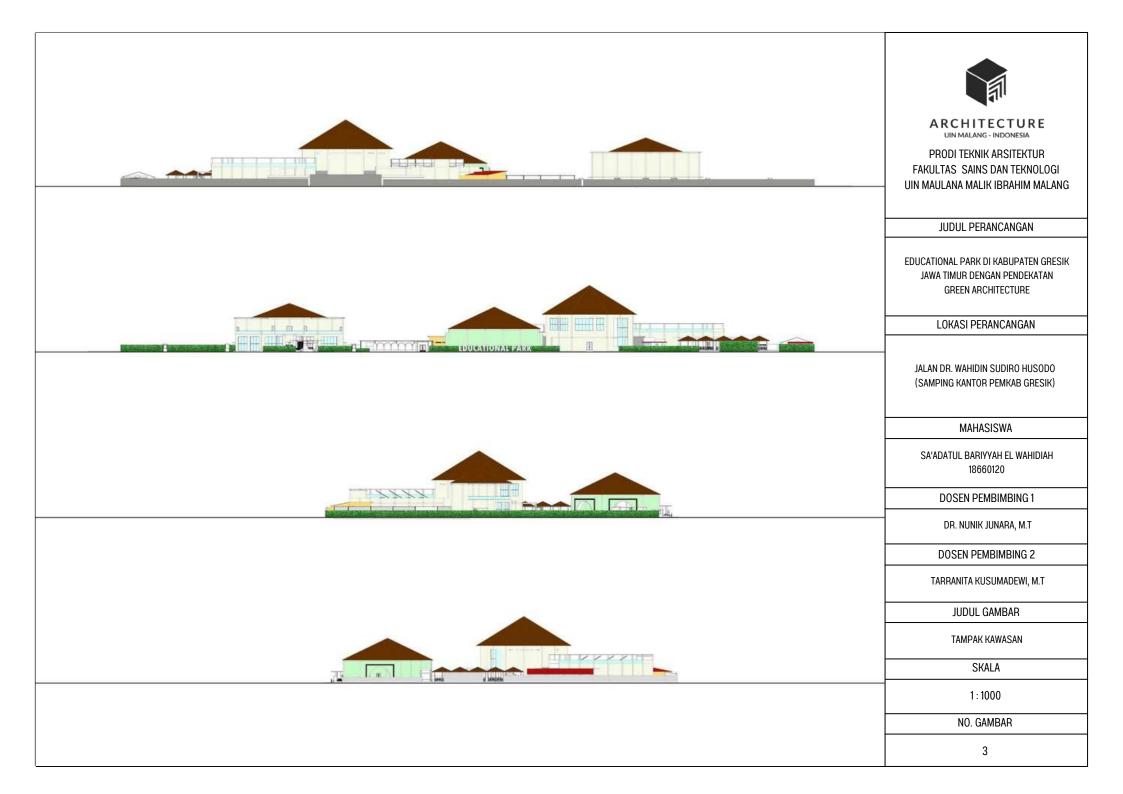





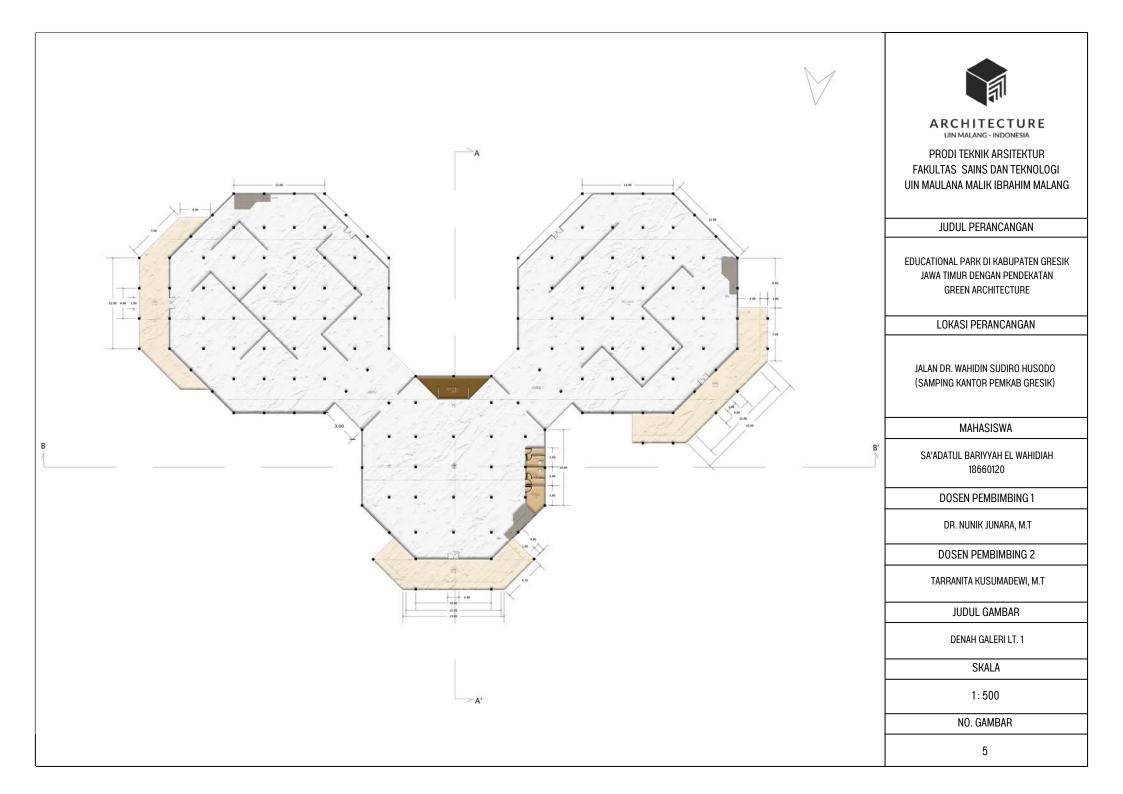

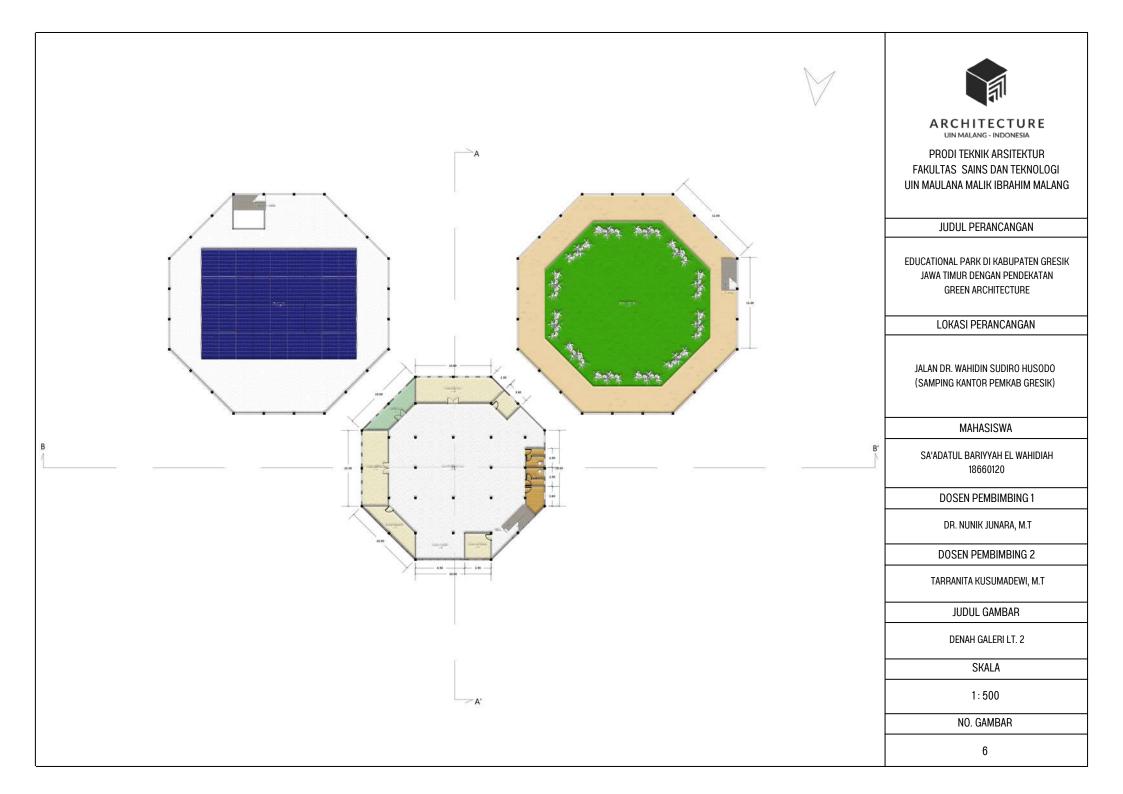



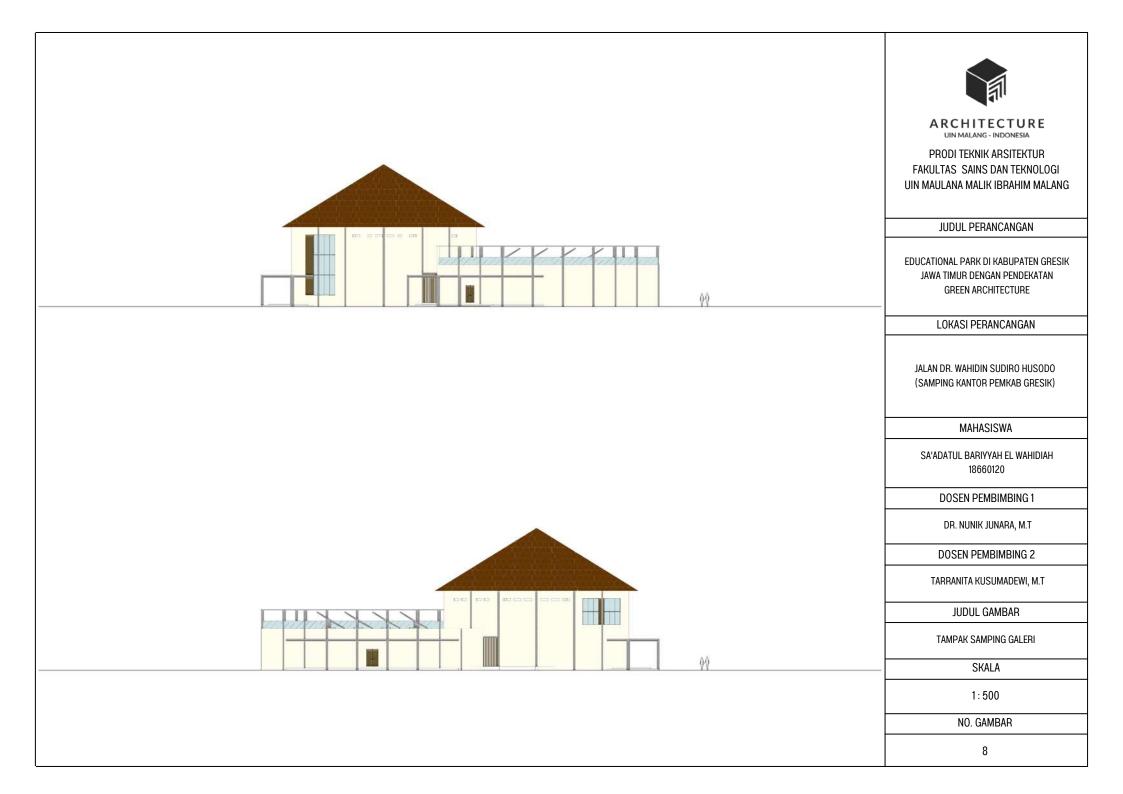

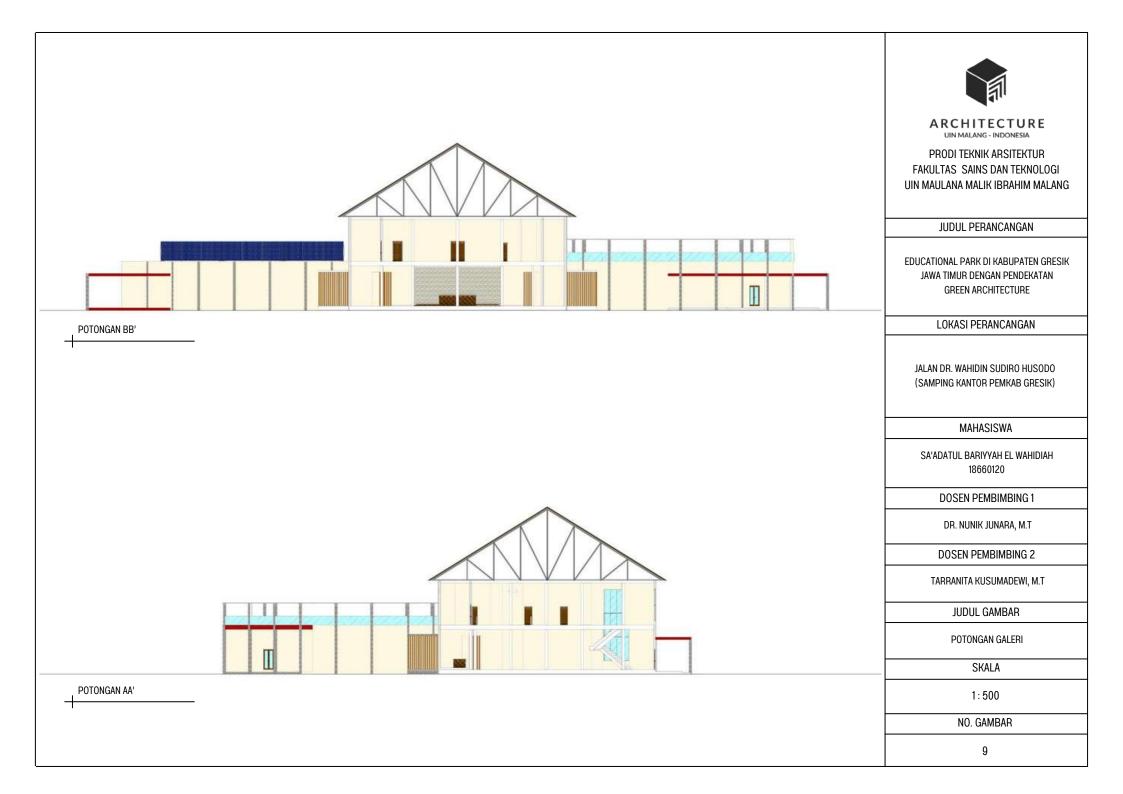





PRODI TEKNIK ARSITEKTUR FAKULTAS SAINS DAN TEKNOLOGI UIN MAULANA MALIK IBRAHIM MALANG

# JUDUL PERANCANGAN

EDUCATIONAL PARK DI KABUPATEN GRESIK JAWA TIMUR DENGAN PENDEKATAN GREEN ARCHITECTURE

#### LOKASI PERANCANGAN

JALAN DR. WAHIDIN SUDIRO HUSODO (SAMPING KANTOR PEMKAB GRESIK)

#### MAHASISWA

SA'ADATUL BARIYYAH EL WAHIDIAH 18660120

#### DOSEN PEMBIMBING 1

DR. NUNIK JUNARA, M.T

#### DOSEN PEMBIMBING 2

TARRANITA KUSUMADEWI, M.T


### JUDUL GAMBAR

DENAH FOOD COURT LANTAI 1

# SKALA

1:300

### NO. GAMBAR

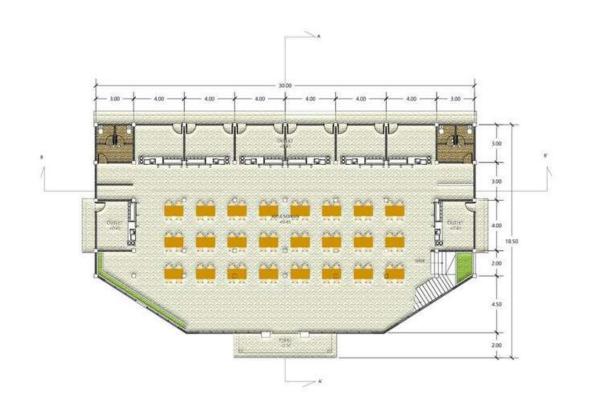





PRODI TEKNIK ARSITEKTUR FAKULTAS SAINS DAN TEKNOLOGI UIN MAULANA MALIK IBRAHIM MALANG

#### JUDUL PERANCANGAN

EDUCATIONAL PARK DI KABUPATEN GRESIK JAWA TIMUR DENGAN PENDEKATAN GREEN ARCHITECTURE

#### LOKASI PERANCANGAN

JALAN DR. WAHIDIN SUDIRO HUSODO (SAMPING KANTOR PEMKAB GRESIK)

#### MAHASISWA

SA'ADATUL BARIYYAH EL WAHIDIAH 18660120

#### DOSEN PEMBIMBING 1

DR. NUNIK JUNARA, M.T

#### DOSEN PEMBIMBING 2

TARRANITA KUSUMADEWI, M.T


### JUDUL GAMBAR


DENAH FOOD COURT LANTAI 2


# SKALA


1:300

### NO. GAMBAR

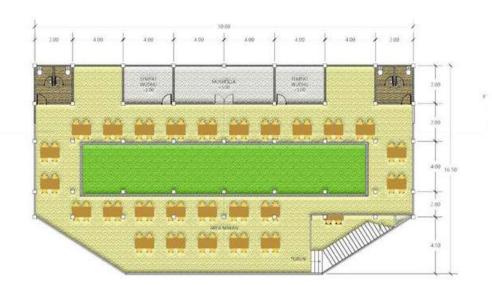

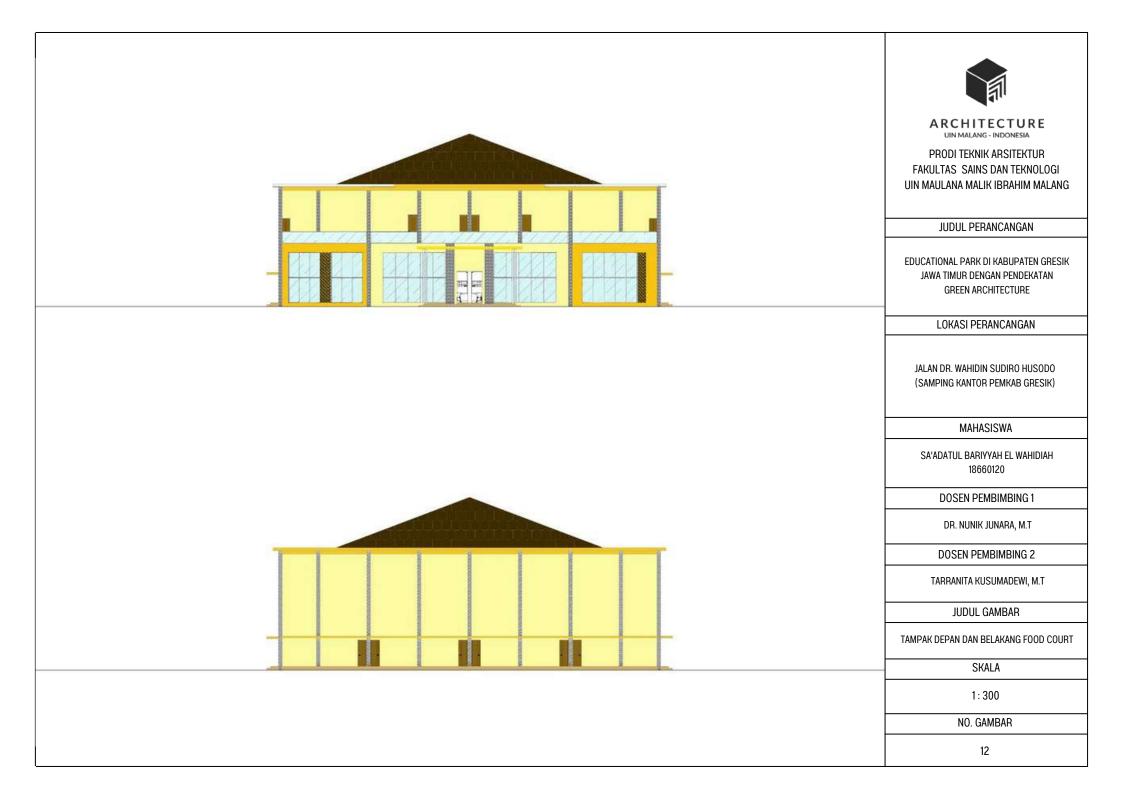

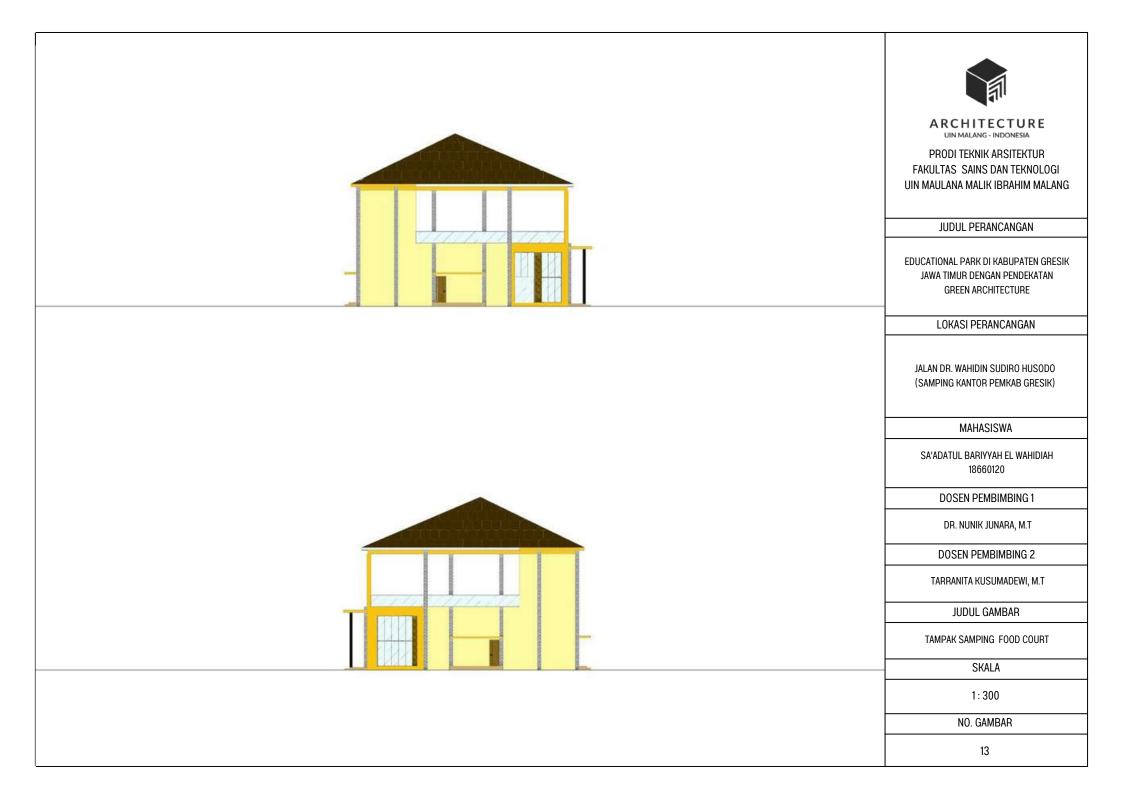

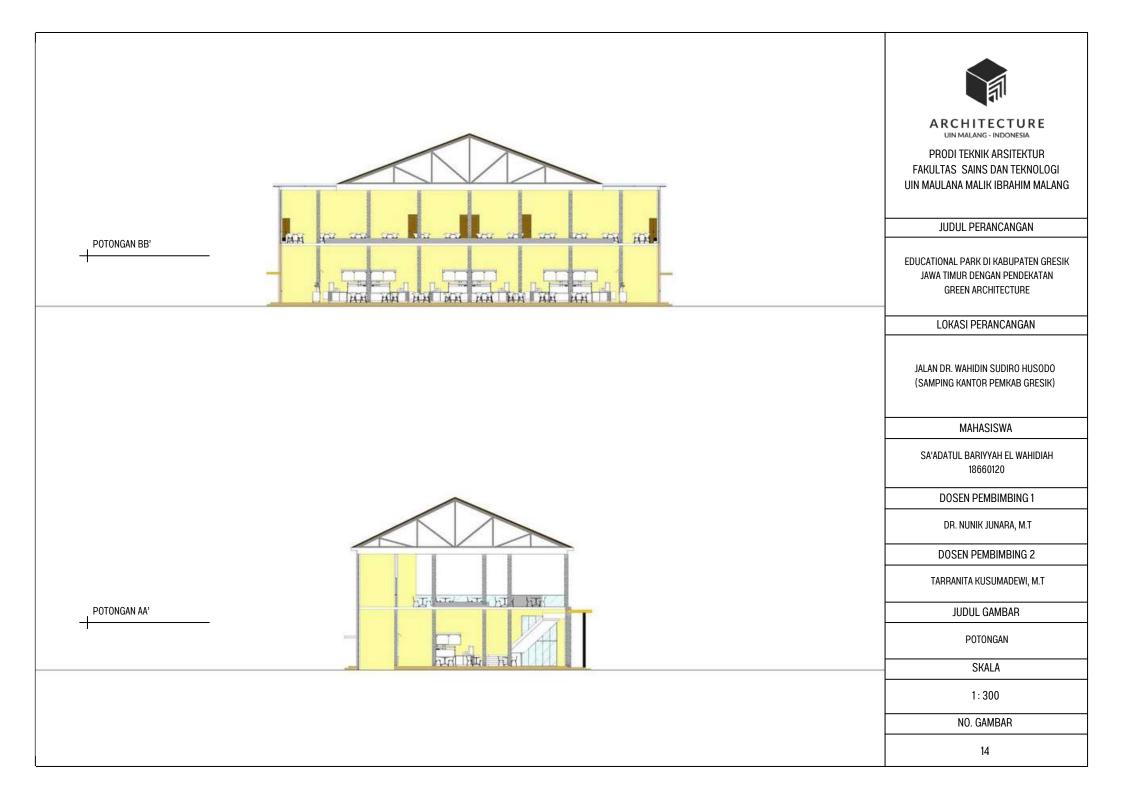





# JUDUL PERANCANGAN

UIN MAULANA MALIK IBRAHIM MALANG

EDUCATIONAL PARK DI KABUPATEN GRESIK JAWA TIMUR DENGAN PENDEKATAN GREEN ARCHITECTURE

# LOKASI PERANCANGAN

JALAN DR. WAHIDIN SUDIRO HUSODO (SAMPING KANTOR PEMKAB GRESIK)

# MAHASISWA

SA'ADATUL BARIYYAH EL WAHIDIAH 18660120

# DOSEN PEMBIMBING 1

DR. NUNIK JUNARA, M.T

# DOSEN PEMBIMBING 2

TARRANITA KUSUMADEWI, M.T


# JUDUL GAMBAR


DENAH MASJID


# SKALA

1:300

# NO. GAMBAR

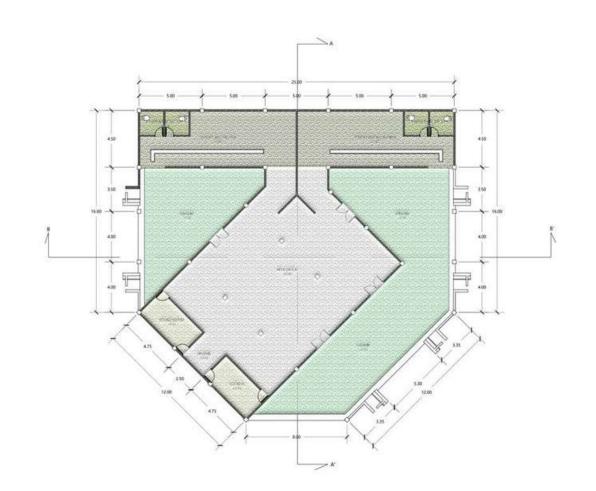

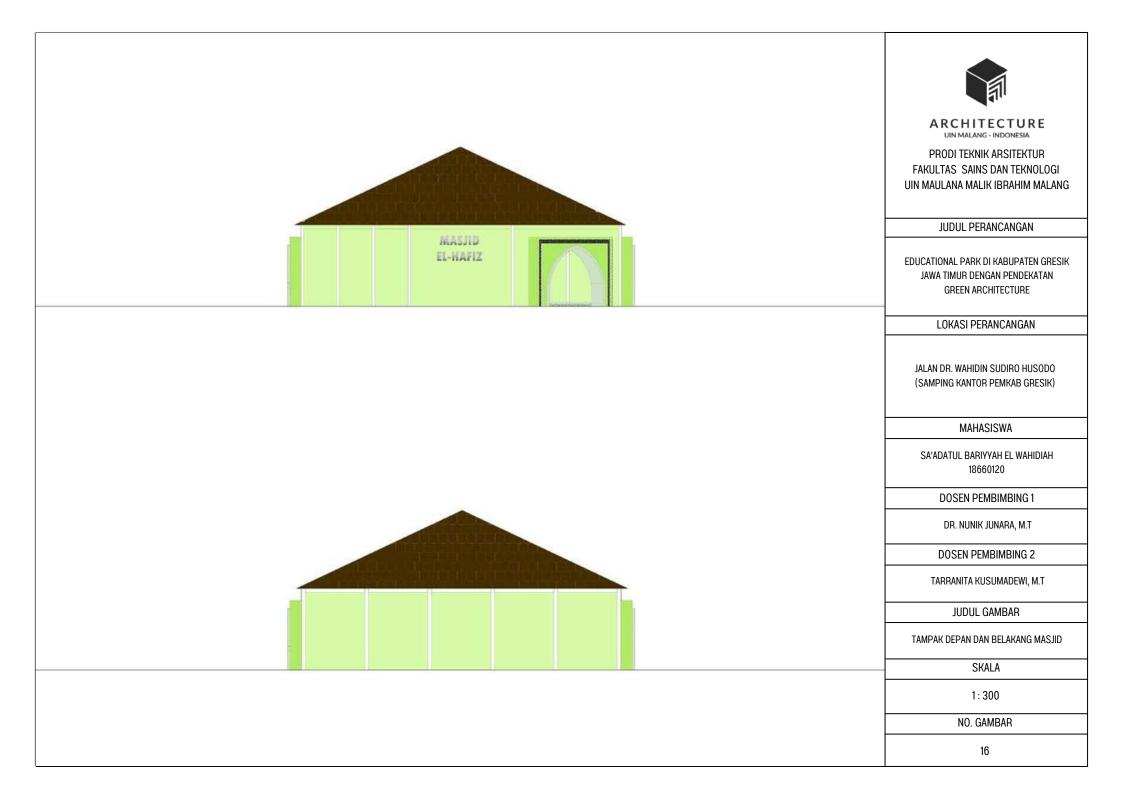

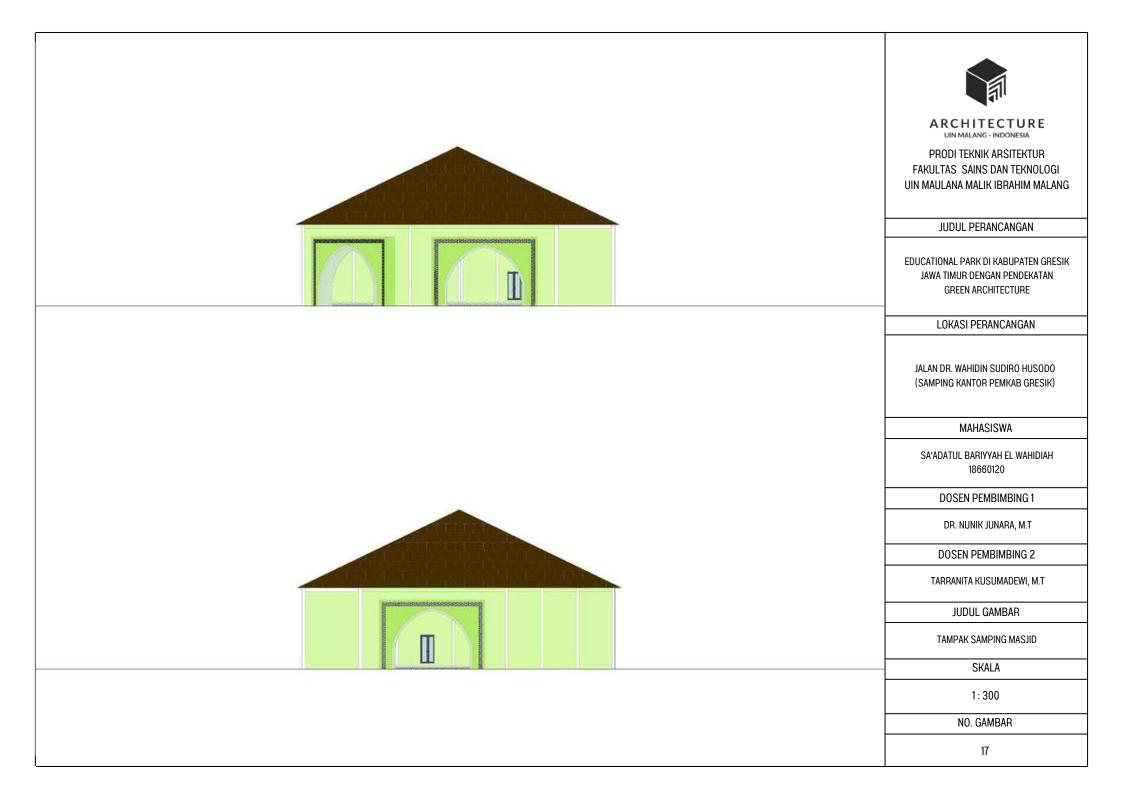





PRODI TEKNIK ARSITEKTUR FAKULTAS SAINS DAN TEKNOLOGI UIN MAULANA MALIK IBRAHIM MALANG

# JUDUL PERANCANGAN

EDUCATIONAL PARK DI KABUPATEN GRESIK JAWA TIMUR DENGAN PENDEKATAN GREEN ARCHITECTURE

# LOKASI PERANCANGAN

JALAN DR. WAHIDIN SUDIRO HUSODO (SAMPING KANTOR PEMKAB GRESIK)

#### MAHASISWA

SA'ADATUL BARIYYAH EL WAHIDIAH 18660120

#### DOSEN PEMBIMBING 1

DR. NUNIK JUNARA, M.T

#### DOSEN PEMBIMBING 2

TARRANITA KUSUMADEWI, M.T

#### JUDUL GAMBAR

POTONGAN MASJID

#### SKALA

1:300

### NO. GAMBAR





PRODI TEKNIK ARSITEKTUR FAKULTAS SAINS DAN TEKNOLOGI UIN MAULANA MALIK IBRAHIM MALANG

# JUDUL PERANCANGAN

EDUCATIONAL PARK DI KABUPATEN GRESIK JAWA TIMUR DENGAN PENDEKATAN GREEN ARCHITECTURE

# LOKASI PERANCANGAN

JALAN DR. WAHIDIN SUDIRO HUSODO (SAMPING KANTOR PEMKAB GRESIK)

#### MAHASISWA

SA'ADATUL BARIYYAH EL WAHIDIAH 18660120

#### DOSEN PEMBIMBING 1

DR. NUNIK JUNARA, M.T

#### DOSEN PEMBIMBING 2

TARRANITA KUSUMADEWI, M.T

# JUDUL GAMBAR

PERSPEKTIF EKSTERIOR KAWASAN

#### SKALA

### NO. GAMBAR





PRODI TEKNIK ARSITEKTUR FAKULTAS SAINS DAN TEKNOLOGI UIN MAULANA MALIK IBRAHIM MALANG

# JUDUL PERANCANGAN

EDUCATIONAL PARK DI KABUPATEN GRESIK JAWA TIMUR DENGAN PENDEKATAN GREEN ARCHITECTURE

# LOKASI PERANCANGAN

JALAN DR. WAHIDIN SUDIRO HUSODO (SAMPING KANTOR PEMKAB GRESIK)

#### MAHASISWA

SA'ADATUL BARIYYAH EL WAHIDIAH 18660120

# DOSEN PEMBIMBING 1

DR. NUNIK JUNARA, M.T

### DOSEN PEMBIMBING 2

TARRANITA KUSUMADEWI, M.T

# JUDUL GAMBAR

PERSPEKTIF EKSTERIOR KAWASAN

#### SKALA

# NO. GAMBAR





PRODI TEKNIK ARSITEKTUR FAKULTAS SAINS DAN TEKNOLOGI UIN MAULANA MALIK IBRAHIM MALANG

# JUDUL PERANCANGAN

EDUCATIONAL PARK DI KABUPATEN GRESIK JAWA TIMUR DENGAN PENDEKATAN GREEN ARCHITECTURE

# LOKASI PERANCANGAN

JALAN DR. WAHIDIN SUDIRO HUSODO (SAMPING KANTOR PEMKAB GRESIK)

# MAHASISWA

SA'ADATUL BARIYYAH EL WAHIDIAH 18660120

# DOSEN PEMBIMBING 1

DR. NUNIK JUNARA, M.T

#### DOSEN PEMBIMBING 2

TARRANITA KUSUMADEWI, M.T

# JUDUL GAMBAR

EKSTERIOR GALERI

#### SKALA

### NO. GAMBAR





PRODI TEKNIK ARSITEKTUR FAKULTAS SAINS DAN TEKNOLOGI UIN MAULANA MALIK IBRAHIM MALANG

# JUDUL PERANCANGAN

EDUCATIONAL PARK DI KABUPATEN GRESIK JAWA TIMUR DENGAN PENDEKATAN GREEN ARCHITECTURE

# LOKASI PERANCANGAN

JALAN DR. WAHIDIN SUDIRO HUSODO (SAMPING KANTOR PEMKAB GRESIK)

# MAHASISWA

SA'ADATUL BARIYYAH EL WAHIDIAH 18660120

# DOSEN PEMBIMBING 1

DR. NUNIK JUNARA, M.T

#### DOSEN PEMBIMBING 2

TARRANITA KUSUMADEWI, M.T

# JUDUL GAMBAR

**EKSTERIOR FOOD COURT** 

#### SKALA

# NO. GAMBAR





PRODI TEKNIK ARSITEKTUR FAKULTAS SAINS DAN TEKNOLOGI UIN MAULANA MALIK IBRAHIM MALANG

# JUDUL PERANCANGAN

EDUCATIONAL PARK DI KABUPATEN GRESIK JAWA TIMUR DENGAN PENDEKATAN GREEN ARCHITECTURE

# LOKASI PERANCANGAN

JALAN DR. WAHIDIN SUDIRO HUSODO (SAMPING KANTOR PEMKAB GRESIK)

# MAHASISWA

SA'ADATUL BARIYYAH EL WAHIDIAH 18660120

# DOSEN PEMBIMBING 1

DR. NUNIK JUNARA, M.T

# DOSEN PEMBIMBING 2

TARRANITA KUSUMADEWI, M.T

# JUDUL GAMBAR

**EKSTERIOR MASJID** 

#### SKALA

# NO. GAMBAR





PRODI TEKNIK ARSITEKTUR FAKULTAS SAINS DAN TEKNOLOGI UIN MAULANA MALIK IBRAHIM MALANG

# JUDUL PERANCANGAN

EDUCATIONAL PARK DI KABUPATEN GRESIK JAWA TIMUR DENGAN PENDEKATAN GREEN ARCHITECTURE

# LOKASI PERANCANGAN

JALAN DR. WAHIDIN SUDIRO HUSODO (SAMPING KANTOR PEMKAB GRESIK)

#### MAHASISWA

SA'ADATUL BARIYYAH EL WAHIDIAH 18660120

# DOSEN PEMBIMBING 1

DR. NUNIK JUNARA, M.T

### DOSEN PEMBIMBING 2

TARRANITA KUSUMADEWI, M.T

# JUDUL GAMBAR

PERSPEKTIF INTERIOR GALERI

#### SKALA

#### NO. GAMBAR





PRODI TEKNIK ARSITEKTUR FAKULTAS SAINS DAN TEKNOLOGI UIN MAULANA MALIK IBRAHIM MALANG

# JUDUL PERANCANGAN

EDUCATIONAL PARK DI KABUPATEN GRESIK JAWA TIMUR DENGAN PENDEKATAN GREEN ARCHITECTURE

# LOKASI PERANCANGAN

JALAN DR. WAHIDIN SUDIRO HUSODO (SAMPING KANTOR PEMKAB GRESIK)

#### MAHASISWA

SA'ADATUL BARIYYAH EL WAHIDIAH 18660120

# DOSEN PEMBIMBING 1

DR. NUNIK JUNARA, M.T

### DOSEN PEMBIMBING 2

TARRANITA KUSUMADEWI, M.T

# JUDUL GAMBAR

PERSPEKTIF INTERIOR GALERI

#### SKALA

-

# NO. GAMBAR





PRODI TEKNIK ARSITEKTUR FAKULTAS SAINS DAN TEKNOLOGI UIN MAULANA MALIK IBRAHIM MALANG

# JUDUL PERANCANGAN

EDUCATIONAL PARK DI KABUPATEN GRESIK JAWA TIMUR DENGAN PENDEKATAN GREEN ARCHITECTURE

# LOKASI PERANCANGAN

JALAN DR. WAHIDIN SUDIRO HUSODO (SAMPING KANTOR PEMKAB GRESIK)

#### MAHASISWA

SA'ADATUL BARIYYAH EL WAHIDIAH 18660120

# DOSEN PEMBIMBING 1

DR. NUNIK JUNARA, M.T

### DOSEN PEMBIMBING 2

TARRANITA KUSUMADEWI, M.T

# JUDUL GAMBAR

PERSPEKTIF INTERIOR FOOD COURT LANTAI 1

#### SKALA

# NO. GAMBAR





PRODI TEKNIK ARSITEKTUR FAKULTAS SAINS DAN TEKNOLOGI UIN MAULANA MALIK IBRAHIM MALANG

# JUDUL PERANCANGAN

EDUCATIONAL PARK DI KABUPATEN GRESIK JAWA TIMUR DENGAN PENDEKATAN GREEN ARCHITECTURE

# LOKASI PERANCANGAN

JALAN DR. WAHIDIN SUDIRO HUSODO (SAMPING KANTOR PEMKAB GRESIK)

# MAHASISWA

SA'ADATUL BARIYYAH EL WAHIDIAH 18660120

# DOSEN PEMBIMBING 1

DR. NUNIK JUNARA, M.T

### DOSEN PEMBIMBING 2

TARRANITA KUSUMADEWI, M.T

# JUDUL GAMBAR

PERSPEKTIF INTERIOR FOOD COURT LANTAI 2

#### SKALA

#### NO. GAMBAR





PRODI TEKNIK ARSITEKTUR FAKULTAS SAINS DAN TEKNOLOGI UIN MAULANA MALIK IBRAHIM MALANG

# JUDUL PERANCANGAN

EDUCATIONAL PARK DI KABUPATEN GRESIK JAWA TIMUR DENGAN PENDEKATAN GREEN ARCHITECTURE

# LOKASI PERANCANGAN

JALAN DR. WAHIDIN SUDIRO HUSODO (SAMPING KANTOR PEMKAB GRESIK)

# MAHASISWA

SA'ADATUL BARIYYAH EL WAHIDIAH 18660120

# DOSEN PEMBIMBING 1

DR. NUNIK JUNARA, M.T

# DOSEN PEMBIMBING 2


TARRANITA KUSUMADEWI, M.T

# JUDUL GAMBAR

PERSPEKTIF INTERIOR MASJID

#### SKALA

# NO. GAMBAR

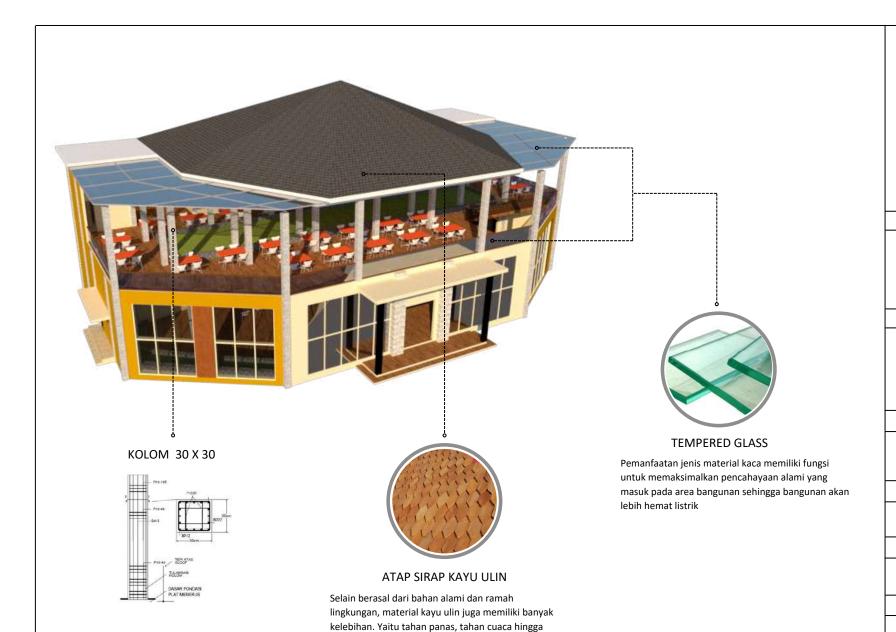

tahan oleh serangan hama. sehingga cocok untuk iklim kota Gresik yang cenderung panas



# ARCHITECTURE UIN MALANG - INDONESIA

PRODI TEKNIK ARSITEKTUR FAKULTAS SAINS DAN TEKNOLOGI UIN MAULANA MALIK IBRAHIM MALANG

#### JUDUL PERANCANGAN

EDUCATIONAL PARK DI KABUPATEN GRESIK JAWA TIMUR DENGAN PENDEKATAN GREEN ARCHITECTURE

#### LOKASI PERANCANGAN

JALAN DR. WAHIDIN SUDIRO HUSODO (SAMPING KANTOR PEMKAB GRESIK)

#### MAHASISWA

SA'ADATUL BARIYYAH EL WAHIDIAH 18660120

#### **DOSEN PEMBIMBING 1**

DR. NUNIK JUNARA, M.T

#### DOSEN PEMBIMBING 2

TARRANITA KUSUMADEWI, M.T

#### JUDUL GAMBAR

DETAIL ARSITEKTUR

# SKALA

-

# NO. GAMBAR

#### **MARMER & GRANIT**

Pemilihan batu marmer dan granit sebagai salah satu material alami serta indah yang digunakan dalam perancangan ini.



#### KORIDOR KAYU JATI

Pemilihan desain koridor yang semi terbuka dan berongga berguna untuk memaksimalkan penghawaan di dalam area bangunan. Dengan kayu jati yang menjadi salah satu material bangunan dari bahan alami dan berkualitas







# ARCHITECTURE UIN MALANG - INDONESIA

PRODI TEKNIK ARSITEKTUR FAKULTAS SAINS DAN TEKNOLOGI UIN MAULANA MALIK IBRAHIM MALANG

#### JUDUL PERANCANGAN

EDUCATIONAL PARK DI KABUPATEN GRESIK JAWA TIMUR DENGAN PENDEKATAN GREEN ARCHITECTURE

#### LOKASI PERANCANGAN

JALAN DR. WAHIDIN SUDIRO HUSODO (SAMPING KANTOR PEMKAB GRESIK)

#### MAHASISWA

SA'ADATUL BARIYYAH EL WAHIDIAH 18660120

#### **DOSEN PEMBIMBING 1**

DR. NUNIK JUNARA, M.T

#### DOSEN PEMBIMBING 2

TARRANITA KUSUMADEWI, M.T

### JUDUL GAMBAR


DETAIL ARSITEKTUR

#### SKALA

### NO. GAMBAR



# KOLOM 30 X 30

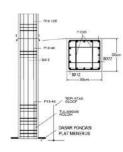

#### STRUKTUR LAPISAN GREEN ROOFTOP



Sesuai dengan konsepnya Green Architecture, dengan salah satu prinsip penerapannya yaitu memaksimalkan vegetasi alami, aplikasi di rancangan Galeri yaitu meimilki spot green rooftop yang berapa di lantai 2 Galeri



# ARCHITECTURE UIN MALANG - INDONESIA

PRODI TEKNIK ARSITEKTUR FAKULTAS SAINS DAN TEKNOLOGI UIN MAULANA MALIK IBRAHIM MALANG

# JUDUL PERANCANGAN

EDUCATIONAL PARK DI KABUPATEN GRESIK JAWA TIMUR DENGAN PENDEKATAN GREEN ARCHITECTURE

#### LOKASI PERANCANGAN

JALAN DR. WAHIDIN SUDIRO HUSODO (SAMPING KANTOR PEMKAB GRESIK)

#### MAHASISWA

SA'ADATUL BARIYYAH EL WAHIDIAH 18660120

#### **DOSEN PEMBIMBING 1**

DR. NUNIK JUNARA, M.T

#### DOSEN PEMBIMBING 2

TARRANITA KUSUMADEWI, M.T

### JUDUL GAMBAR

DETAIL ARSITEKTUR

#### SKALA

-

# NO. GAMBAR



PERNGGUNAAN PAGAR ALAMI DARI TANAMAN BOXWOOD



PEMAKSIMALAN VEGETASI DI SETIAP SUDUT RANCANGAN

#### JENIS TANAMAN YANG BANYAK DIGUNAKAN DALAM RANCANGAN



**TREMBESI** 



**PERDU** 







BOXWOOD TABEBUYA

**RUMPUT ZOYSIA** 



# ARCHITECTURE

PRODI TEKNIK ARSITEKTUR FAKULTAS SAINS DAN TEKNOLOGI UIN MAULANA MALIK IBRAHIM MALANG

#### JUDUL PERANCANGAN

EDUCATIONAL PARK DI KABUPATEN GRESIK JAWA TIMUR DENGAN PENDEKATAN GREEN ARCHITECTURE

#### LOKASI PERANCANGAN

JALAN DR. WAHIDIN SUDIRO HUSODO (SAMPING KANTOR PEMKAB GRESIK)

#### MAHASISWA

SA'ADATUL BARIYYAH EL WAHIDIAH 18660120

#### **DOSEN PEMBIMBING 1**

DR. NUNIK JUNARA, M.T

#### DOSEN PEMBIMBING 2

TARRANITA KUSUMADEWI, M.T

#### JUDUL GAMBAR

DETAIL LANSKAP

#### SKALA

-

# NO. GAMBAR



# PLAZA PERTUNJUKAN

- Fungsi adanya Plaza Pertunjukan yaitu sebagai salah satu sarana edukasi pengunjung untuk menerima informasi terkait banyak hal baru yang akan disampaikan oleh petugas wisata
- Selain itu dapat pula dimanfaatkan untuk berbagai acara
- Dapat juga dimanfaatkan sebagai seating area, spot foto, dsb, bila sedang tidak digunakan



### 

Memanfaatkan hampir di setiap sudut site menjadi tempat yang hijau dan asri serta fungsional



Berasa di area belakang site tepat di belakang antara kedua Galeri







# ARCHITECTURE UIN MALANG - INDONESIA

PRODI TEKNIK ARSITEKTUR FAKULTAS SAINS DAN TEKNOLOGI

UIN MAULANA MALIK IBRAHIM MALANG

### JUDUL PERANCANGAN

EDUCATIONAL PARK DI KABUPATEN GRESIK JAWA TIMUR DENGAN PENDEKATAN GREEN ARCHITECTURE

### LOKASI PERANCANGAN

JALAN DR. WAHIDIN SUDIRO HUSODO (SAMPING KANTOR PEMKAB GRESIK)

#### MAHASISWA

SA'ADATUL BARIYYAH EL WAHIDIAH 18660120

### **DOSEN PEMBIMBING 1**

DR. NUNIK JUNARA, M.T

# DOSEN PEMBIMBING 2

TARRANITA KUSUMADEWI, M.T

#### JUDUL GAMBAR

DETAIL LANSKAP

### SKALA

-

# NO. GAMBAR



#### AREA PEMILAH SAMPAH

Merupakan salah satu spot rancangan educational park ini yang memiliki dua fungsi, yaitu

- Sebagai tempat mengelola sampah kawasan wisata
- Sebagai sarana Edukasi bagi pengunjung

# FASILITAS LAIN:



#### HALTE SAMPAH AKHIR

- Untuk sampah yang butuh pengolahan khusus
- Untuk sampah akhir (setelah di pilah) untk di angkut ke TPA Pusat Gresik



ETALASE KARYA DAUR ULANG

 Etalase kaca besar untuk memamerkan sebagian hasil karya dari daur ulang sampah



Dilengkapi dengan berbagai poster edukasi



# ARCHITECTURE UIN MALANG - INDONESIA

PRODI TEKNIK ARSITEKTUR FAKULTAS SAINS DAN TEKNOLOGI UIN MAULANA MALIK IBRAHIM MALANG

### JUDUL PERANCANGAN

EDUCATIONAL PARK DI KABUPATEN GRESIK JAWA TIMUR DENGAN PENDEKATAN GREEN ARCHITECTURE

### LOKASI PERANCANGAN

JALAN DR. WAHIDIN SUDIRO HUSODO (SAMPING KANTOR PEMKAB GRESIK)

#### MAHASISWA

SA'ADATUL BARIYYAH EL WAHIDIAH 18660120

# DOSEN PEMBIMBING 1

DR. NUNIK JUNARA, M.T

# DOSEN PEMBIMBING 2

TARRANITA KUSUMADEWI, M.T

# JUDUL GAMBAR


DETAIL LANSKAP


# SKALA


-


# NO. GAMBAR




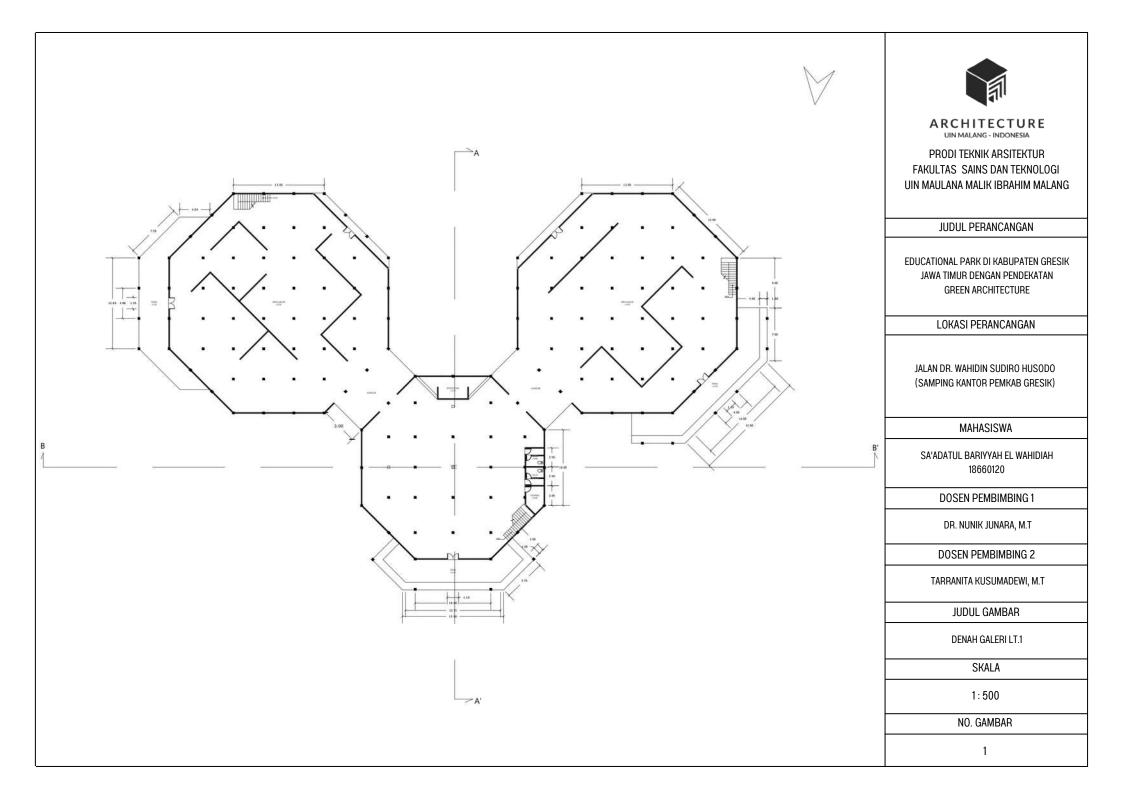

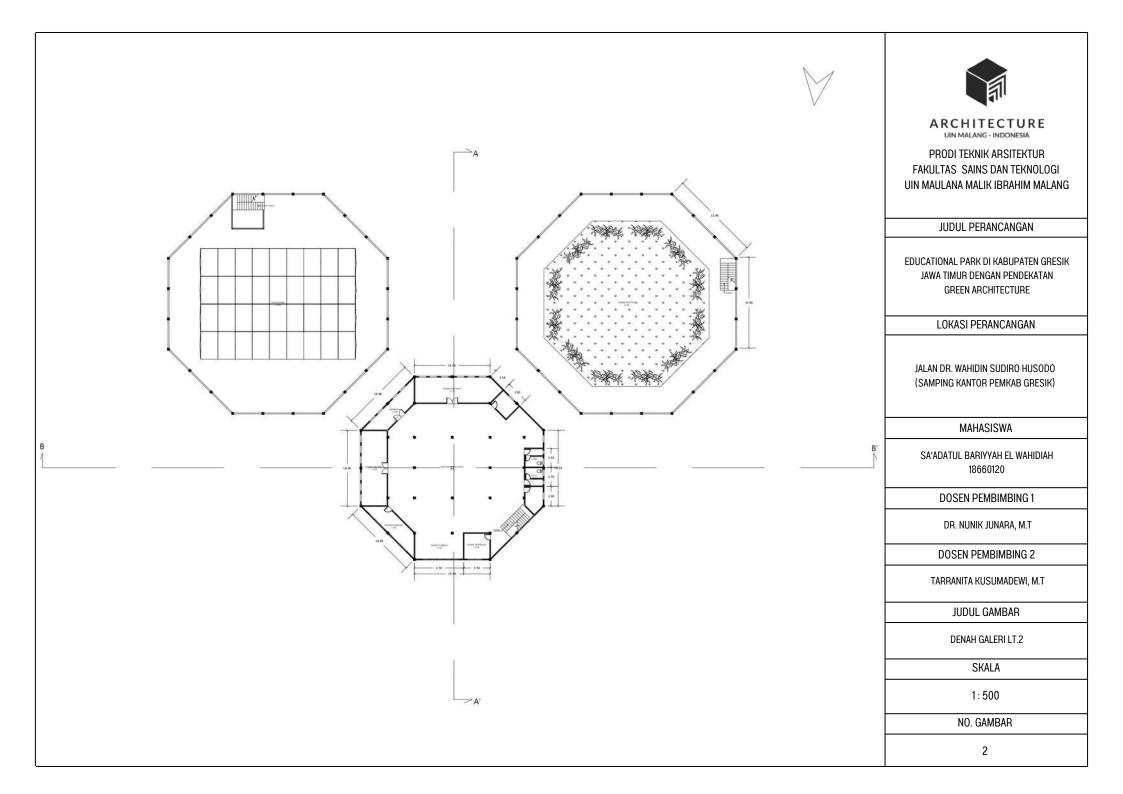

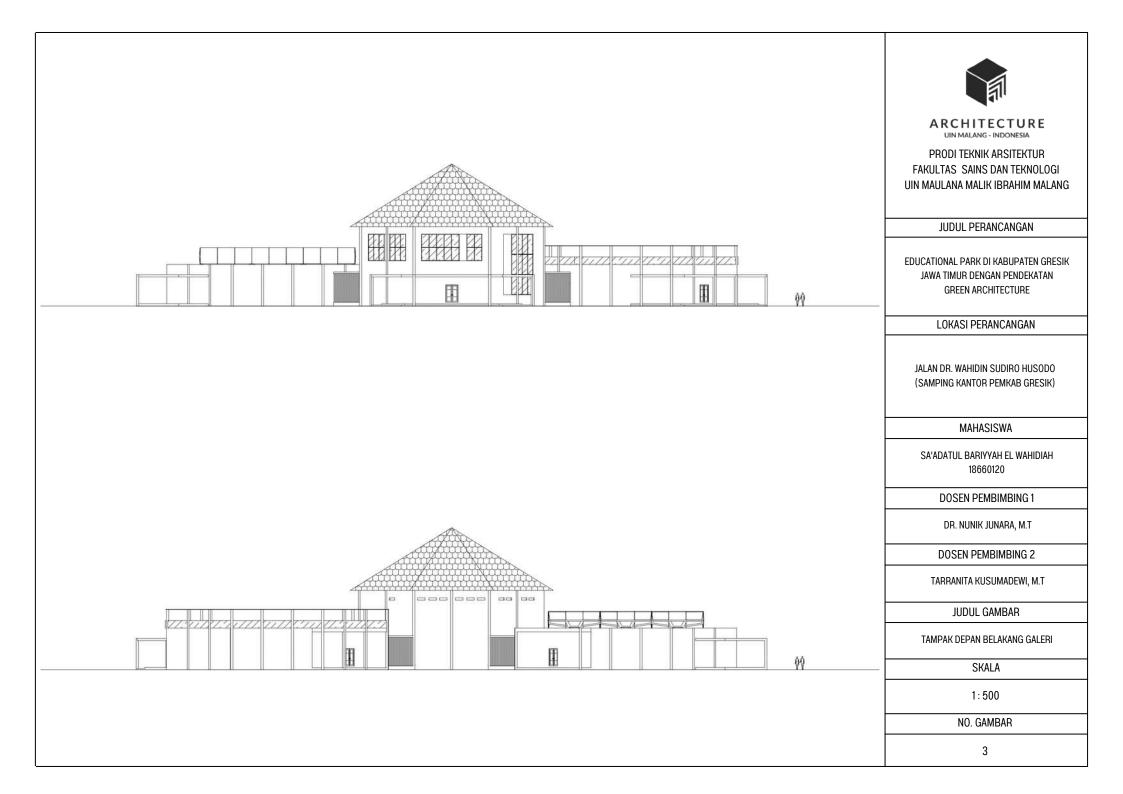

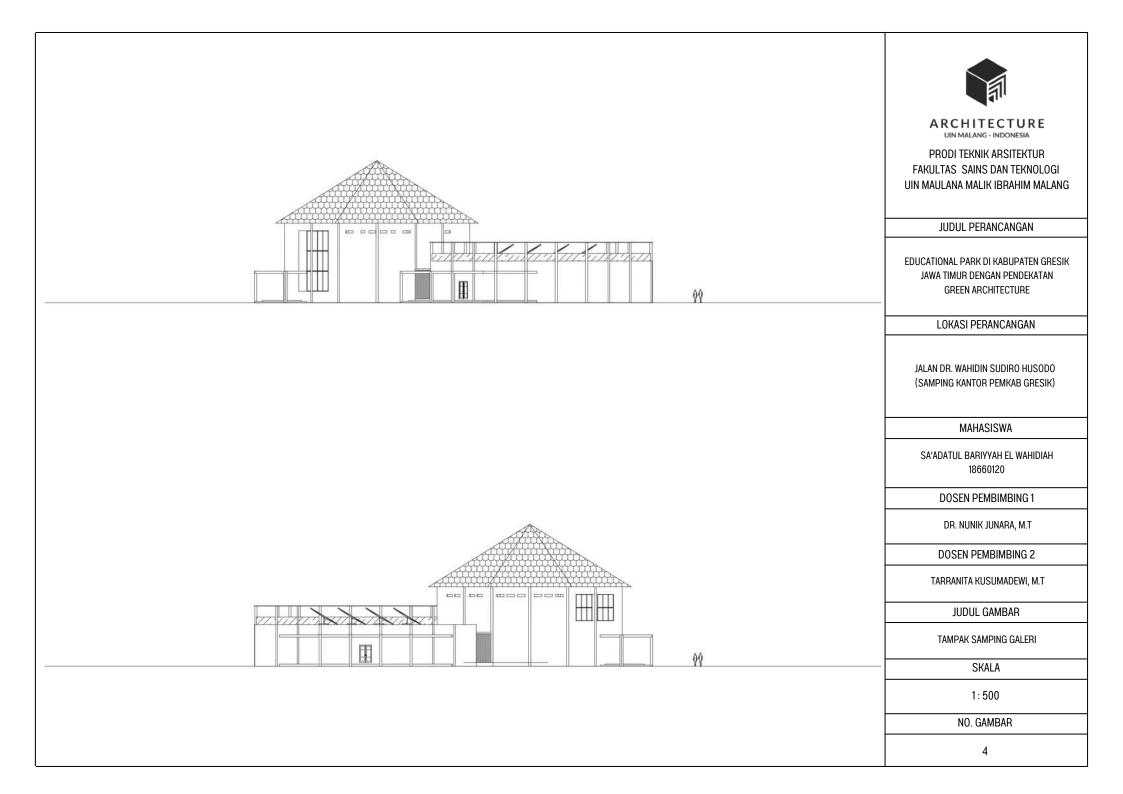

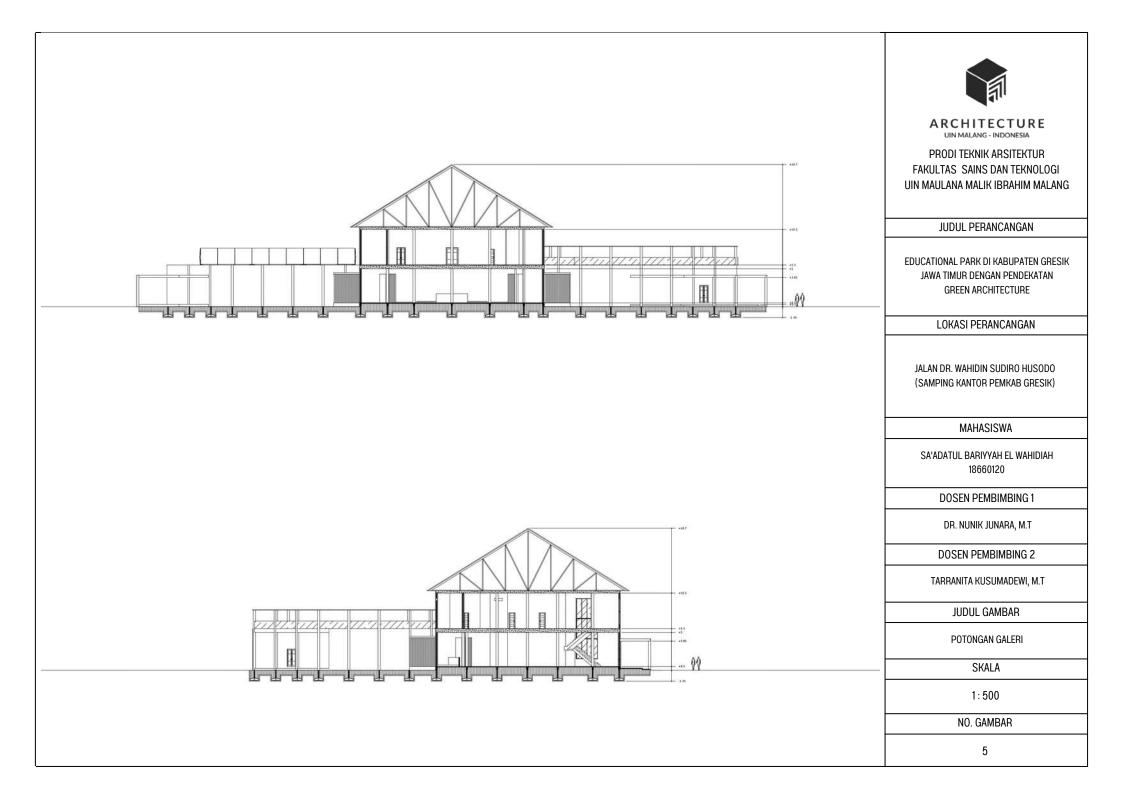





# ARCHITECTURE

UIN MALANG - INDONESIA

PRODI TEKNIK ARSITEKTUR FAKULTAS SAINS DAN TEKNOLOGI UIN MAULANA MALIK IBRAHIM MALANG

### JUDUL PERANCANGAN

EDUCATIONAL PARK DI KABUPATEN GRESIK JAWA TIMUR DENGAN PENDEKATAN GREEN ARCHITECTURE

### LOKASI PERANCANGAN

JALAN DR. WAHIDIN SUDIRO HUSODO (SAMPING KANTOR PEMKAB GRESIK)

#### MAHASISWA

SA'ADATUL BARIYYAH EL WAHIDIAH 18660120

### DOSEN PEMBIMBING 1

DR. NUNIK JUNARA, M.T

# DOSEN PEMBIMBING 2

TARRANITA KUSUMADEWI, M.T


# JUDUL GAMBAR

DENAH FOOD COURT LT. 1

# SKALA

1:300

## NO. GAMBAR

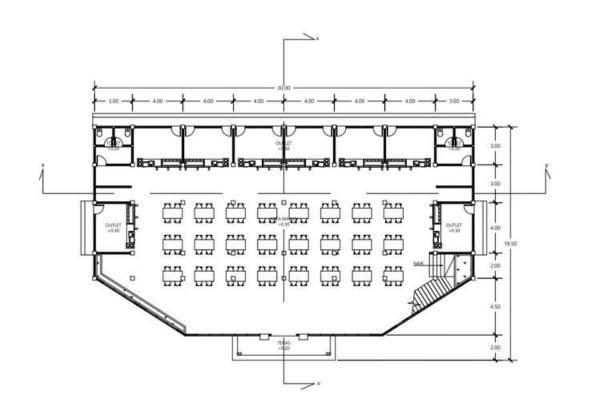





PRODI TEKNIK ARSITEKTUR FAKULTAS SAINS DAN TEKNOLOGI UIN MAULANA MALIK IBRAHIM MALANG

### JUDUL PERANCANGAN

EDUCATIONAL PARK DI KABUPATEN GRESIK JAWA TIMUR DENGAN PENDEKATAN GREEN ARCHITECTURE

### LOKASI PERANCANGAN

JALAN DR. WAHIDIN SUDIRO HUSODO (SAMPING KANTOR PEMKAB GRESIK)

#### MAHASISWA

SA'ADATUL BARIYYAH EL WAHIDIAH 18660120

### DOSEN PEMBIMBING 1

DR. NUNIK JUNARA, M.T

# DOSEN PEMBIMBING 2

TARRANITA KUSUMADEWI, M.T


# JUDUL GAMBAR


DENAH FOOD COURT LT. 2


# SKALA

1:300

## NO. GAMBAR

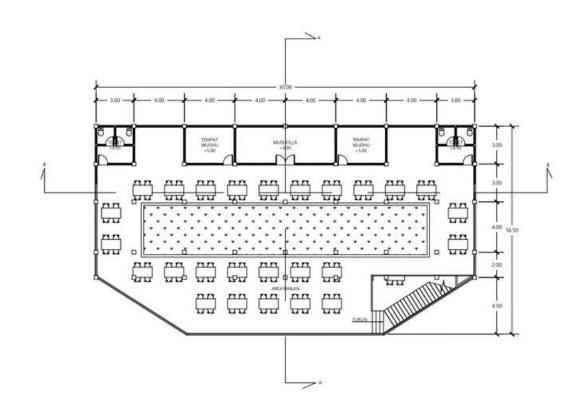

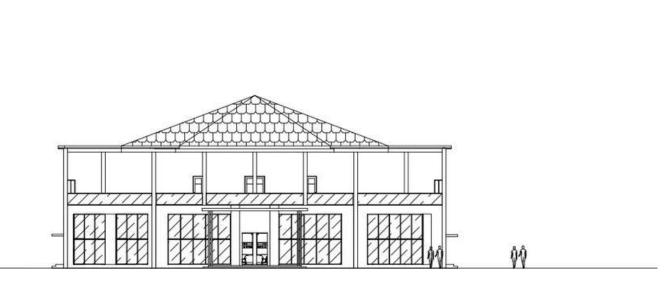

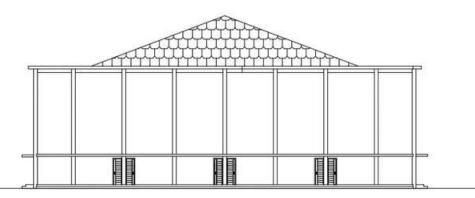



PRODI TEKNIK ARSITEKTUR FAKULTAS SAINS DAN TEKNOLOGI UIN MAULANA MALIK IBRAHIM MALANG

# JUDUL PERANCANGAN

EDUCATIONAL PARK DI KABUPATEN GRESIK JAWA TIMUR DENGAN PENDEKATAN GREEN ARCHITECTURE

### LOKASI PERANCANGAN

JALAN DR. WAHIDIN SUDIRO HUSODO (SAMPING KANTOR PEMKAB GRESIK)

#### MAHASISWA

SA'ADATUL BARIYYAH EL WAHIDIAH 18660120

### DOSEN PEMBIMBING 1

DR. NUNIK JUNARA, M.T

# DOSEN PEMBIMBING 2

TARRANITA KUSUMADEWI, M.T

# JUDUL GAMBAR


TAMPAK DEPAN & BELAKANG FOOD COURT


ÛÛ

# SKALA

1:300

# NO. GAMBAR

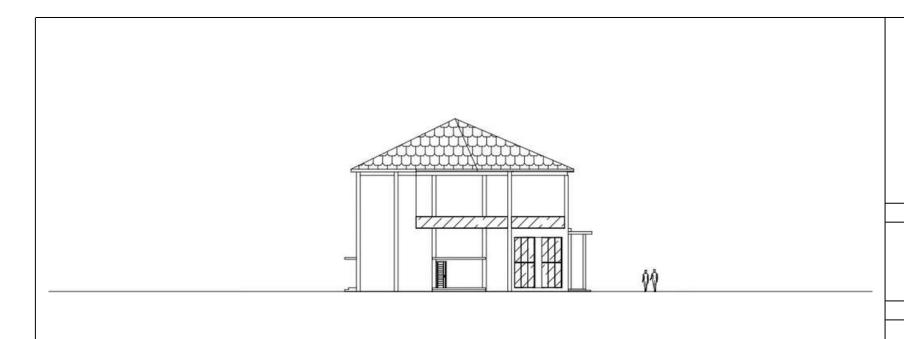

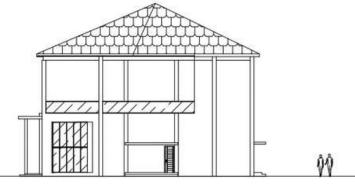



PRODI TEKNIK ARSITEKTUR FAKULTAS SAINS DAN TEKNOLOGI UIN MAULANA MALIK IBRAHIM MALANG

# JUDUL PERANCANGAN

EDUCATIONAL PARK DI KABUPATEN GRESIK JAWA TIMUR DENGAN PENDEKATAN GREEN ARCHITECTURE

### LOKASI PERANCANGAN

JALAN DR. WAHIDIN SUDIRO HUSODO (SAMPING KANTOR PEMKAB GRESIK)

#### MAHASISWA

SA'ADATUL BARIYYAH EL WAHIDIAH 18660120

# DOSEN PEMBIMBING 1

DR. NUNIK JUNARA, M.T

# DOSEN PEMBIMBING 2

TARRANITA KUSUMADEWI, M.T


# JUDUL GAMBAR


TAMPAK SAMPING FOOD COURT

# SKALA

1:300

# NO. GAMBAR

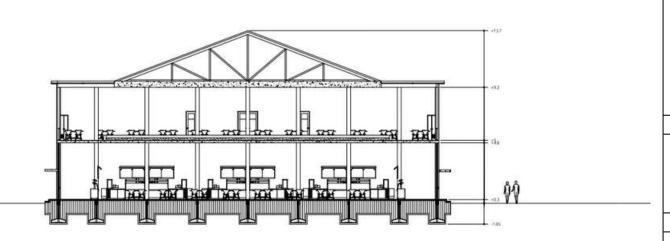

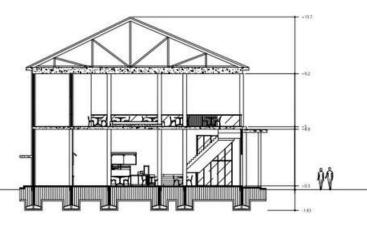



# ARCHITECTURE

UIN MALANG - INDONESIA

PRODI TEKNIK ARSITEKTUR FAKULTAS SAINS DAN TEKNOLOGI UIN MAULANA MALIK IBRAHIM MALANG

### JUDUL PERANCANGAN

EDUCATIONAL PARK DI KABUPATEN GRESIK JAWA TIMUR DENGAN PENDEKATAN GREEN ARCHITECTURE

### LOKASI PERANCANGAN

JALAN DR. WAHIDIN SUDIRO HUSODO (SAMPING KANTOR PEMKAB GRESIK)

#### MAHASISWA

SA'ADATUL BARIYYAH EL WAHIDIAH 18660120

### DOSEN PEMBIMBING 1

DR. NUNIK JUNARA, M.T

# DOSEN PEMBIMBING 2

TARRANITA KUSUMADEWI, M.T

# JUDUL GAMBAR


POTONGAN FOOD COURT

### SKALA

1:300

# NO. GAMBAR



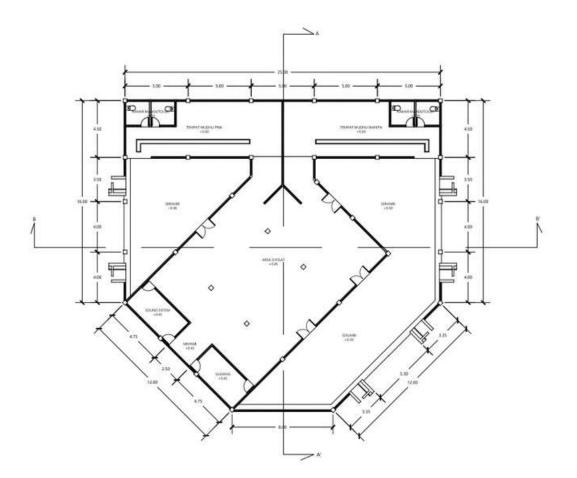



PRODI TEKNIK ARSITEKTUR FAKULTAS SAINS DAN TEKNOLOGI UIN MAULANA MALIK IBRAHIM MALANG

# JUDUL PERANCANGAN

EDUCATIONAL PARK DI KABUPATEN GRESIK JAWA TIMUR DENGAN PENDEKATAN GREEN ARCHITECTURE

# LOKASI PERANCANGAN

JALAN DR. WAHIDIN SUDIRO HUSODO (SAMPING KANTOR PEMKAB GRESIK)

# MAHASISWA

SA'ADATUL BARIYYAH EL WAHIDIAH 18660120

# DOSEN PEMBIMBING 1

DR. NUNIK JUNARA, M.T

# DOSEN PEMBIMBING 2

TARRANITA KUSUMADEWI, M.T


### JUDUL GAMBAR


DENAH MASJID


# SKALA

1:300

# NO. GAMBAR

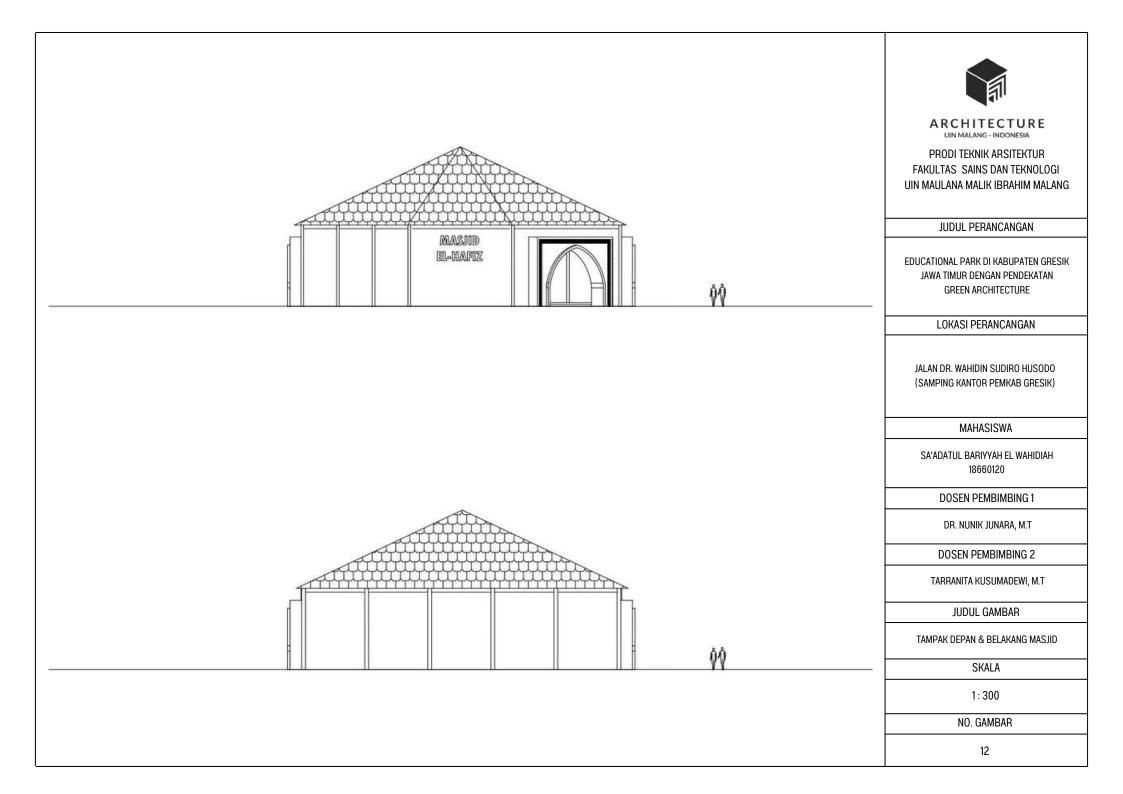

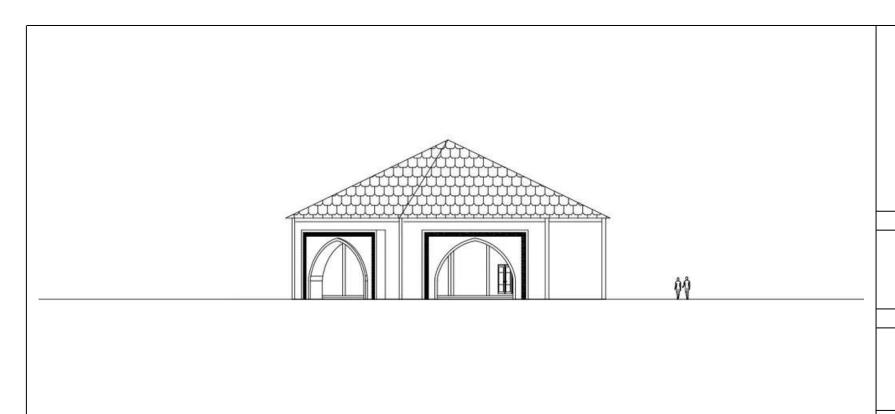

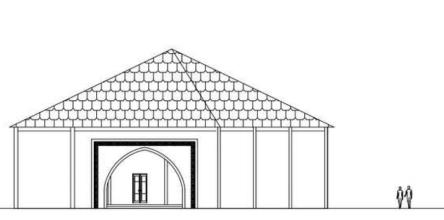



PRODI TEKNIK ARSITEKTUR FAKULTAS SAINS DAN TEKNOLOGI UIN MAULANA MALIK IBRAHIM MALANG

# JUDUL PERANCANGAN

EDUCATIONAL PARK DI KABUPATEN GRESIK JAWA TIMUR DENGAN PENDEKATAN GREEN ARCHITECTURE

# LOKASI PERANCANGAN

JALAN DR. WAHIDIN SUDIRO HUSODO (SAMPING KANTOR PEMKAB GRESIK)

#### MAHASISWA

SA'ADATUL BARIYYAH EL WAHIDIAH 18660120

# DOSEN PEMBIMBING 1

DR. NUNIK JUNARA, M.T

# DOSEN PEMBIMBING 2

TARRANITA KUSUMADEWI, M.T


# JUDUL GAMBAR


TAMPAK SAMPING MASJID

# SKALA

1:300

# NO. GAMBAR

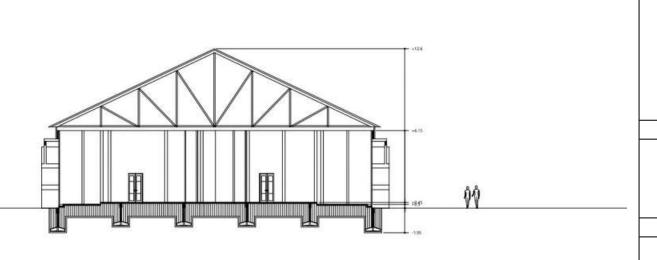

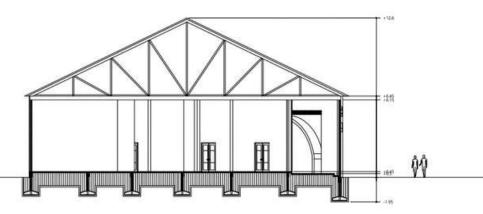



PRODI TEKNIK ARSITEKTUR FAKULTAS SAINS DAN TEKNOLOGI UIN MAULANA MALIK IBRAHIM MALANG

# JUDUL PERANCANGAN

EDUCATIONAL PARK DI KABUPATEN GRESIK JAWA TIMUR DENGAN PENDEKATAN GREEN ARCHITECTURE

### LOKASI PERANCANGAN

JALAN DR. WAHIDIN SUDIRO HUSODO (SAMPING KANTOR PEMKAB GRESIK)

#### MAHASISWA

SA'ADATUL BARIYYAH EL WAHIDIAH 18660120

### DOSEN PEMBIMBING 1

DR. NUNIK JUNARA, M.T

# DOSEN PEMBIMBING 2

TARRANITA KUSUMADEWI, M.T


### JUDUL GAMBAR

POTONGAN MASJID

# SKALA


1:300

# NO. GAMBAR

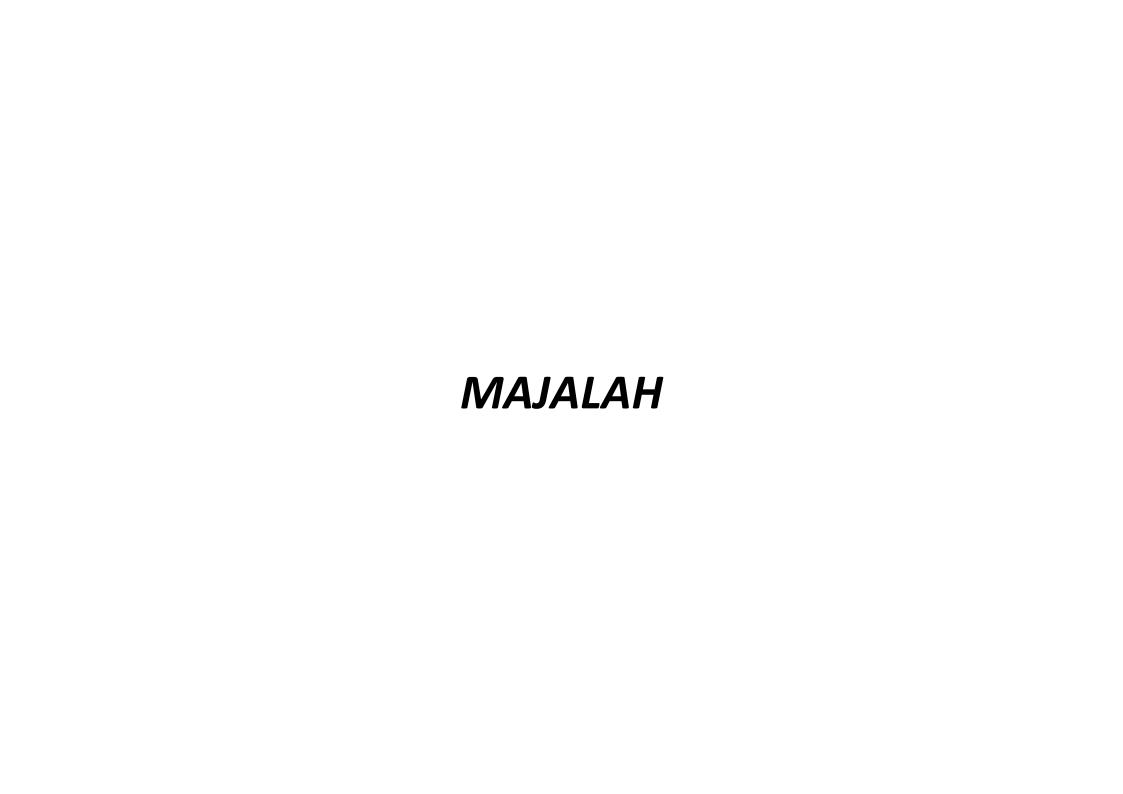

SA'ADATUL BARIYYAH EL WAHIDIAH

PERANCANGAN EDUCATIONAL PARK DIKABUPATEN GRESIK IAWA TIMUR DFNGAN PENDEKATAN GREEN ARCHITECTURE

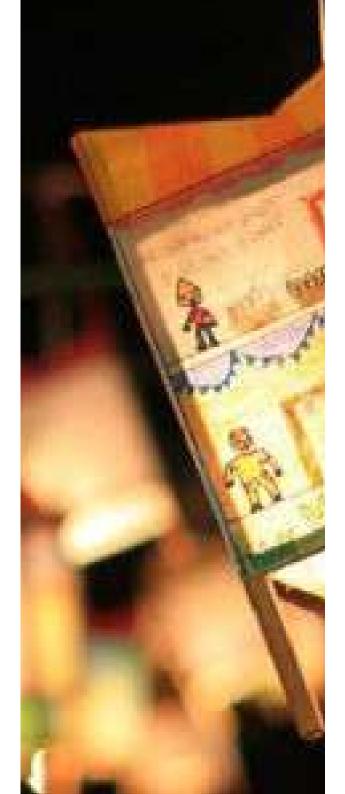

Merupakan perancangan berupa tatanan landscape RTH dan berbagai fasilitas dan sarana yang edukatif pendekatan Green dengan Architecture ini. Rancangan ini juga memiliki funqsi untuk mewadahi karya masyarakat Gresik baik terkait sains atau lingkungan hidup. Selain itu, educational park ini memiliki tatanan RTH yang luas dengan fungsi aqar masyarakat dapat menikmati sejuk dan asrinya RTH di tengah padatnya penduduk serta kurangnya RTH sebagai paru - paru kota. Mengajak masyarakat agar lebih peka serta kritis terhadap kondisi lingkungan khususnya di Kabupaten Gresik Jawa Timur.

# PROJECT PROFILE

Nama : Sa'adatul Bariyyah El Wahidiah

NIM: 18660120 Dosen Pembimbing: 1. Dr. Nunik Junara, M.T

2. Tarranita Kusumadewi, M.T

Sektor pariwisata dan ruang terbuka hijau merupakan sektor dan kebutuhan yang sedang digencar oleh pemerintah akhir - akhir ini, khususnya di Kabupaten Gresik ini. Banyaknya industri di kota Gresik baik yang skala rumahan (home industri) hingga industri skala besar jelas memengaruhi tingginya tingkat polusi dan pencemaran udara. selain itu, tingkat kepadatan penduduk juga memengaruhi kondisi lingkungan di Gresik. Baik bari kualitas udara, air, hingga tanah, serta dapat menjadi penyebab utama dari kurangnya RTH di Kabupaten Gresik. Hingga terbesit ide dari penulis untuk merancang sebuah Taman Edukasi.

Proses desain tersebut diawali dengan pencarian ide rancangan, ide yang di dapat yaitu ide mengenai perancangan ruang terbuka hijau (taman) sekaligus sarana edukasi yang mendidik di tengah padatnya kota. Kemudian dari ide dasar tersebut dilanjutkan dengan pencarian isu. Mengenai jumlah tingkat kepadatan penduduk maupun industri di kota Gresik ini menjadikan salah satu isu utama yang memunculkan ide utama pula terkait dengan perancangan RTH (Ruang Terbuka Hijau) di tengah kota. Tujuan utamanya yaitu Diharapkan dapat menyelesaikan isu terkait dengan kurangnya Ruang Terbuka Hijau (RTH) di kota Gresik ini sekaligus sebagai wisata dan sarana edukasi warga terkait akan keharusan sikap peduli lingkungan.

Lokasi yang diambil memiliki potensi yang mendukung, yaitu memiliki tempat yang sangat strategis di tengah kota sehingga mudah dijangkau publik, menambah sektor wisata sebagai visi misi kota, serta sebagai pengembangan arsitektur penataan landscape di kota Gresik Jawa Timur ini.







Selain itu, terdapat beberapa alasan lain memilih site di pusat kota yaitu, pusat kota terlalu padat penduduk dan bangunan, sehingga sangat jarang ditemui area terbuka hijau, bahkan di rumah penduduk pun jarang ditemui halaman ataupun taman. Kemudian, terdapat banyak industri, baik industri rumahan maupun industri besar. Dan juga sangat dekat dengan jalan tol Manyar – Mojokerto.

Wisata Educational Park di Kota Gresik dengan pendekatan Green Architecture yang dirancang diharapkan menghasilkan desain yang dapat memenuhi tujuan yaitu sebagai desain yang dapat sebagai penyejuk kota, tempat rekreasi, yang mengedukasi, serta fungsional. Sesuai dengan taglinenya yaitu A beautiful heart of the city.

Dengan tagline ini juga dimaksudkan bahwa tempat ini merupakan 'sisi kebaikan' ditengah hiruk pikuknya kota. Tempat yang diharapkan dapat memberikan banyak kebaikan dan manfaat bagi penggunanya.

Lokasi : Jl. Dr. Wahidin Sudiro Husodo Kec. Kebomas, Kab. Gresik

(Samping Kantor PEMKAB Gresik)

Luas : 1.5 ha Batas – batas :

 Utara : Jalan utama kota (Jl. Raya Gresik-Babat) bersebrangan tepat dengan RS (swasta)

• Timur : Kantor PEMKAB Gresik

• Selatan : Lahan kosong Kec. Kembangan

• Barat : Kantor Dinas PU Kab. Gresik

Kondisi fisik : Terdapat banyak fasilitas kota di dekat tapak, diantaranya yaitu Rumah Sakit, Masjid, Gereja, Kantor

Pelayanan Publik, Mall, Apartemen, Café, dll.





















Issues:

dan bertagai finilitas dan sarana yang edukatif dengan peraliskatan Green Architectura ni. Rancangan ini pagk menilik hangai untuk mewadahi kanyamanyarakat









#### Tujuan Rancangan:

Diharapkan dapat menyelesakan isu terkait dengan kurongnya Ruang Terbuka Hijau (RTH) di kota Gresik ni sekatgus sebagai wisata dan saraha edukasi warga terkait akan keharusan sisap peduli lingkungan

Fungsi Sekunder



Salasi I. B. Cr. Warrelin Suddo Handda Fec. Microssa, Kill. Cars II. (Sonzyley Narton Phillipson, Kill. Cars III. (Sonzyley Narton Phillipson, Cars. III.) Salasi - Salasi - Sonza Salasi - Sala

Randial Raik: Lotini strategis, Terdapas herryit kesilna tota iti dekat tepat, diretterang volta Hursik Saik, Masjul, Genga, Kindor Pelayanan Patilik, Majil, Aporteran, Calls, dil.

# **KONSEP RANGANGAN**

Gene arbitrante sas arisidare plas usable andicidaria isparea plas periorativa plas harring plas plas and plas harring plas plas and plas

Terdopet intoloop be can duri pointing yang dikhamakkan umuk memamerkan harye husikolahan dalamulang sangah

# " A Benefital Heart of the City"

































Berthreid ingi enter struggstungso setara persegi perpag dengsa triporusas
 Bengorus na resku skularina dengan tiga remi autokor
 Memiliki bessoli buksas gunu morraksimakan pencarnyasa serta ponghawara si



# MASJID

















# FOOD COURT

HASIL RANCANGAN

GALERI











